

石川県鹿島郡鹿島町  
水白モンショ遺跡

1989

石川県立埋蔵文化財センター



石川県鹿島郡鹿島町  
水白モンショ遺跡

1989

石川県立埋蔵文化財センター





1. コロバシ出土状況1（南東より）



2. コロバシ出土状況2（南西より）



1. 調査風景1（南西より）



2. 調査風景2（北東より）



1. 航空写真1（西より）



2. 航空写真2（南西より）



1. 航空写真3（南西より）



2. 航空写真4（北東より）

## 例　　言

1. 本書は、一般国道159号鹿島バイパス改築工事に係る水白モンショ遺跡の発掘調査報告書である。
2. 発掘調査の実施にあたっては、建設省金沢工事事務所・鹿島町教育委員会の協力を受けた。
3. 本遺跡の遺構・実測図・出土遺物・遺物実測図・写真・調査日誌などの記録保存資料は、当センターに一括して保管されており、再活用に便ならしめている。
4. 採図中で指示した方位はすべて真北である。また、断面図の水準線や平面図に付した数字はすべて標高であり、単位はメートルである。
5. 写真図版に付した番号は採図の番号に一致する。遺物写真の縮尺は、明記したもの以外は不同である。
6. 本書の作成にあたっては、つぎの各位よりご教示・ご協力をいただいた。ご芳名を記して深甚の謝意を表したい。

柴村知弘（八戸市博物館）　木下　忠（愛知大学教養部）　鈴木三男（金沢大学教養部）　成田　敏（青森県立郷土館）　能城修一（大阪市立大学理学部）　古里　淳（八戸市博物館）　南木睦彦（流通科学大学）  
渡辺　誠（名古屋大学文学部）　青森県立郷土館　八戸市博物館  
また、垣内光次郎氏をはじめとし、当センター職員にもご教示・協力をいただいた。
7. 本報告書の執筆分担は、つぎのとおりである。（ ）内は所属名である。

|                               |                   |
|-------------------------------|-------------------|
| 鈴木三男（金沢大学教養部）・能城修一（大阪市立大学理学部） | ……第6章             |
| 南木睦彦（流通科学大学）                  | ……第7・9章           |
| 渡辺　誠（名古屋大学文学部）                | ……第8章             |
| 北野博司（石川県立埋蔵文化財センター）           | ……第4章の一部、第5章第2・3節 |
| 久田正弘（石川県立埋蔵文化財センター）           | ……第5章第1節          |
| 山本直人（石川県立埋蔵文化財センター）           | ……第1～4章、第5章第4節    |
8. 本書は、山本直人が編集した。

## 目 次

|   |     |
|---|-----|
| 例 言 .....   | 1   |
| 目 次 .....   | II  |
| 第1章 遺跡の位置と環境 .....                                  | 1   |
| 第1節 地理的環境 .....                                     | 1   |
| 第2節 歴史的環境 .....                                     | 1   |
| 第2章 調査の契機と経過 .....                                  | 6   |
| 第1節 調査の契機と試掘調査 .....                                | 6   |
| 第2節 発掘調査の概要と経過 .....                                | 6   |
| 第3章 層 序 .....                                       | 9   |
| 第4章 遺 構 .....                                       | 10  |
| 第5章 包含層出土遺物 .....                                   | 69  |
| 第1節 弥生時代の遺物 .....                                   | 69  |
| 第2節 古墳時代の遺物 .....                                   | 71  |
| 第3節 古代の遺物 .....                                     | 77  |
| 第4節 中世の遺物 .....                                     | 88  |
| 第6章 水白モンショ遺跡出土木製品の樹種 .....                          | 102 |
| 第7章 水白モンショ遺跡の大型植物化石 .....                           | 114 |
| 第8章 水白モンショ遺跡出土の農具・コロパンについて .....                    | 119 |
| 第9章 久江サザミヤシキ遺跡の大型植物化石<br>および石川県中世遺跡の大型植物化石の比較 ..... | 125 |

## 表 目 次

|                                       |     |
|---------------------------------------|-----|
| 第1表 水白モンショ遺跡と周辺遺跡一覧表 .....            | 2   |
| 第2表 遺構出土上中世土器観察表 .....                | 12  |
| 第3表 柱穴出土柱模・礎板観察表 .....                | 14  |
| 第4表 遺構出土木製品観察表 .....                  | 16  |
| 第5表 漆器観察表 .....                       | 17  |
| 第6表 包含出土土器観察表 .....                   | 79  |
| 第7表 包含層出土中世土器観察表 .....                | 88  |
| 第8表 水白モンショ遺跡出土木製品の樹種一覧 .....          | 106 |
| 第9表 水白モンショ遺跡出土木製品の樹種別一覧 .....         | 109 |
| 第10表 水白モンショ遺跡出土木材の樹種と用途 .....         | 113 |
| 第11表 水白モンショ遺跡から産出した大型植物化石の一覧表 .....   | 118 |
| 第12表 久江サザミヤシキ遺跡から産出した大型植物化石の一覧表 ..... | 128 |
| 第13表 石川県の中世の遺跡から産出した大型植物化石の一覧表 .....  | 128 |

## 図版目次

- 卷首図版 1 1. コロバシ出土状況 1  
2. コロバシ出土状況 2
- 卷首図版 2 1. 調査風景 1  
2. 調査風景 2
- 卷首図版 3 1. 航空写真 1  
2. 航空写真 2
- 卷首図版 4 1. 航空写真 3  
2. 航空写真 4
- 図版 1 航空垂直写真 1
- 図版 2 航空垂直写真 2
- 図版 3 航空垂直写真 3
- 図版 4 航空垂直写真 4
- 図版 5 航空垂直写真 5
- 図版 6 1. 遺跡遠景 1  
2. 遺跡遠景 2
- 図版 7 1. 調査風景 3  
2. 調査風景 4
- 図版 8 1. 調査風景 5  
2. 調査風景 6
- 図版 9 1. 第1号竪穴調査風景  
2. 第20号溝調査風景
- 図版10 1. 8~11Y区完掘状況 1  
2. 8~11Y区完掘状況 2
- 図版11 1. 8~11Y区完掘状況 3  
2. 14~15Y区完掘状況
- 図版12 1. 据立柱式建物 1  
2. 据立柱式建物 2
- 図版13 1. 2X14Y区西壁  
2. 3X12Y区東壁
- 図版14 1. コロバシ出土状況 3  
2. コロバシ出土状況 4
- 図版15 1. コロバシ出土状況 5  
2. コロバシ出土状況 6
- 図版16 1. コロバシ出土状況 7  
2. コロバシ出土状況 8
- 図版17 1. 第1号竪穴  
2. 第1号竪穴解説

- 图版18 1. 柱穴1 碕板出土状况  
2. 柱穴2 碕板出土状况
- 图版19 1. 柱穴3 碕板出土状况  
2. 柱穴4 碕板出土状况
- 图版20 1. 柱穴7 碕板出土状况  
2. 柱穴25 碕板出土状况
- 图版21 1. 柱穴21 碕板出土状况  
2. 柱穴12 碕板出土状况
- 图版22 1. 柱穴22 柱痕· 碕板出土状况  
2. 柱穴29 柱痕· 碕板出土状况
- 图版23 1. 柱穴8 碕板出土状况  
2. 柱穴12 碕板出土状况
- 图版24 1. 柱穴6 碕板出土状况  
2. 柱穴31 柱痕出土状况
- 图版25 1. 柱穴32 柱痕出土状况  
2. 柱穴33 柱痕出土状况
- 图版26 1. 第102号土坑  
2. 第6号土坑漆器碗出土状况
- 图版27 1. 第1号土坑  
2. 第3号土坑
- 图版28 1. 第5号土坑  
2. 第6号土坑
- 图版29 遗構出土土器1
- 图版30 遗構出土土器2
- 图版31 包含层出土土器1
- 图版32 遗構·包含层出土上器
- 图版33 包含层出土土器2
- 图版34 包含层出土上器3
- 图版35 包含层出土土器4
- 图版36 包含层出土土器5
- 图版37 包含层出土土器6
- 图版38 包含层出土土器7
- 图版39 包含层出土土器8
- 图版40 包含层出土土器9
- 图版41 包含层出土土器10
- 图版42 包含层出土上器11
- 图版43 柱痕· 碕板1
- 图版44 柱痕· 碕板2
- 图版45 柱痕· 碕板3
- 图版46 柱痕· 碕板4

- 図版47 柱痕・礎板 5  
図版48 柱痕・礎板 6  
図版49 柱痕・礎板・石製品・天聖元寶  
図版50 木製品 1  
図版51 木製品 2  
図版52 木製品 3  
図版53 木製品 4  
図版54 樹種同定顯微鏡写真 1  
図版55 樹種同定顯微鏡写真 2  
図版56 樹種同定顯微鏡写真 3  
図版57 樹種同定顯微鏡写真 4  
図版58 樹種同定顯微鏡写真 5  
図版59 樹種同定顯微鏡写真 6  
図版60 水白モンショ遺跡の大型植物化石 1  
図版61 水白モンショ遺跡の大型植物化石 2  
図版62 1. 沖縄館のクルバシャー 1  
2. 沖縄館のクルバシャー 2  
3. 沖縄館のクルバシャー 3  
図版63 1. 沖縄県立博物館のクルバシャー 1  
2. 沖縄県立博物館のクルバシャー 2  
3. 沖縄県立博物館のクルバシャー 3  
図版64 1. 沖縄県立博物館のクルバシャー 4  
2. 沖縄県立博物館のクルバシャー 5  
3. 青森県のゴロ  
図版65 久江サザミヤシキ遺跡の大型植物化石

## 挿 図 目 次

|      |                   |    |
|------|-------------------|----|
| 第1図  | 水白モンショ遺跡の位置図      | 1  |
| 第2図  | 水白モンショ遺跡と周辺遺跡分布図1 | 3  |
| 第3図  | 水白モンショ遺跡と周辺遺跡分布図2 | 4  |
| 第4図  | 水白モンショ遺跡と周辺遺跡分布図3 | 5  |
| 第5図  | 調査グリッド設定図         | 8  |
| 第6図  | 層序断面実測図           | 9  |
| 第7図  | 遺構全体図1            | 18 |
| 第8図  | 遺構全体図2            | 19 |
| 第9図  | 遺構図1              | 20 |
| 第10図 | 遺構図2              | 21 |
| 第11図 | 遺構図3              | 22 |
| 第12図 | 遺構図4              | 23 |
| 第13図 | 遺構図5              | 24 |
| 第14図 | 遺構図6              | 25 |
| 第15図 | 遺構図7              | 26 |
| 第16図 | 遺構図8              | 27 |
| 第17図 | 遺構図9              | 28 |
| 第18図 | 遺構図10             | 29 |
| 第19図 | 遺構図11             | 30 |
| 第20図 | 遺構図12             | 31 |
| 第21図 | 遺構図13             | 32 |
| 第22図 | 遺構図14             | 33 |
| 第23図 | 遺構図15             | 34 |
| 第24図 | 遺構図16             | 35 |
| 第25図 | 掘立柱式建物配置図1        | 36 |
| 第26図 | 掘立柱式建物配置図2        | 37 |
| 第27図 | 第1号掘立柱式建物実測図      | 38 |
| 第28図 | 第2～4号掘立柱式建物実測図    | 39 |
| 第29図 | 第5号掘立柱式建物実測図      | 40 |
| 第30図 | 第7・9号掘立柱式建物実測図    | 41 |
| 第31図 | 第6・8号掘立柱式建物実測図    | 42 |
| 第32図 | 第101号土坑実測図        | 42 |
| 第33図 | 第1号竪穴実測図          | 42 |
| 第34図 | 遺構出土土器実測図         | 43 |
| 第35図 | 土坑・竪穴出土土器実測図      | 44 |
| 第36図 | 溝・ピット出土土器実測図      | 45 |
| 第37図 | 柱穴1出土柱痕・礎板実測図     | 46 |
| 第38図 | 柱穴1・2出土柱痕・礎板実測図   | 47 |

|      |                            |     |
|------|----------------------------|-----|
| 第39図 | 柱穴4・5出土柱痕・礎板実測図            | 48  |
| 第40図 | 柱穴3・6・24出土柱痕・礎板実測図柱痕・礎板実測図 | 49  |
| 第41図 | 柱穴6出土礎板実測図                 | 50  |
| 第42図 | 柱穴7~9出土礎板実測図               | 51  |
| 第43図 | 柱穴10出土礎板実測図                | 52  |
| 第44図 | 柱穴11~13出土礎板実測図             | 53  |
| 第45図 | 柱穴14~17出土柱痕・礎板実測図          | 54  |
| 第46図 | 柱穴18~20出土礎板実測図             | 55  |
| 第47図 | 柱穴21~23出土柱痕・礎板実測図          | 56  |
| 第48図 | 柱穴22出土柱痕・礎板実測図             | 57  |
| 第49図 | 柱穴25~27出土柱痕・礎板実測図          | 58  |
| 第50図 | 柱穴28~30出土柱痕・礎板実測図          | 59  |
| 第51図 | 第101号土坑出土木製品実測図1           | 61  |
| 第52図 | 第101号土坑出土木製品実測図2           | 60  |
| 第53図 | 第101号土坑出土木製品実測図3           | 63  |
| 第54図 | 第101号土坑出土木製品実測図4           | 64  |
| 第55図 | 第101号土坑出土木製品実測図5           | 65  |
| 第56図 | 漆器・第101号土坑出土木製品実測図         | 66  |
| 第57図 | 第102号土坑・第1号溝・第20号溝出土木製品実測図 | 67  |
| 第58図 | 第1号竪穴出土木製品実測図              | 68  |
| 第59図 | 包含層出土土器実測図1                | 70  |
| 第60図 | 包含層出土土器実測図2                | 81  |
| 第61図 | 包含層出土土器実測図3                | 82  |
| 第62図 | 包含層出土土器実測図4                | 83  |
| 第63図 | 包含層出土土器実測図5                | 84  |
| 第64図 | 包含層出土土器実測図6                | 85  |
| 第65図 | 包含層出土土器実測図7                | 86  |
| 第66図 | 包含層出土土器実測図8                | 87  |
| 第67図 | 2X9Y区包含層出土土器実測図            | 92  |
| 第68図 | 2X10Y区包含層出土土器実測図           | 93  |
| 第69図 | 包含層出土土器実測図9                | 94  |
| 第70図 | 株洲実測図1                     | 95  |
| 第71図 | 株洲実測図2                     | 96  |
| 第72図 | 株洲実測図3                     | 97  |
| 第73図 | 株洲実測図4                     | 98  |
| 第74図 | 株洲実測図5                     | 99  |
| 第75図 | 株洲実測図6                     | 100 |
| 第76図 | 越前実測図                      | 101 |
| 第77図 | 石製品・大型瓦實測図                 | 101 |
| 第78図 | コロバシ・クルバシャー実測図             | 120 |

|                  |     |
|------------------|-----|
| 第79図 「奥民図彙」のマルヒキ | 122 |
| 第80図 『農政全書』の磚礎   | 122 |
| 第81図 資料の関連       | 122 |

# 第1章 遺跡の位置と環境

(第1表、第1~4図)

## 第1節 地理的環境

鹿島町は能登半島のつけ根部に位置し、その東縁は富山県との県境になっている(第1図)。町域は邑知地溝帯にそって南北10km、東西4~8kmにおよび、地形は石動山系の山地と邑知地溝帯の平野部に大きく分けられる。邑知地溝帯は羽咋市から七尾市にかけて走る大きな地溝帯で、その規模は長さ10km、幅3km前後を測る。この地溝帯の平野部は石動山系から流れだした中小河川によって形成された小扇状地がいくつも連なって成り立っている。したがって、地溝帯自体は一様に平坦な平野ではなく、鹿島町から鹿西町に向ってゆるく傾斜しており、その比高差は場所によってもちがうもののおよそ20mぐらいとなっている。

水白モンショ遺跡は、鹿島郡鹿島町小竹・尾崎地内に所在し、小竹川や井田川が作りあげた小扇状地の扇端部に立地する。標高は24~26mを測り、伏流水の湧水が著しい地域である。




第1図 水白モンショ遺跡(●印)の位置図

## 第2節 歴史的環境


水白モンショ遺跡と周辺の遺跡についてまとめたものが、第1表と第2~4図である。遺跡分布図では、弥生時代・古墳時代・中世の3時期に分けて表してある。

第1表 水白モノシヨ遺跡と周辺遺跡一覧表


| 番号 | 県番号     | 遺跡名         | 所在地         | 種別  | 立地・現況      | 時代             | 主な出土遺物            |
|----|---------|-------------|-------------|-----|------------|----------------|-------------------|
| 1  | —       | 水白モノシヨ遺跡    | 鹿島町小竹・尾崎    | 集落跡 | 水田         | 弥生～古墳、中世       | コロバシ、珠洲           |
| 2  | —       | 久江ツカノコシ遺跡   | 鹿島町久江       | 集落跡 | 水田         | 弥生～古墳          | 弥生土器、土器器          |
| 3  | —       | 久江サザミヤシキ遺跡  | 鹿島町久江       | 集落跡 | 水田         | 平安～鎌倉          | 珠洲、木簡             |
| 4  | 2670    | 徳前C遺跡       | 鹿島町徳前・鳥屋町黒氏 | 集落跡 | 平地・水田・泡水   | 绳文、弥生、古墳、奈良、中世 | 縄文土器、弥生土器、土師酒、須恵器 |
| 5  | 2700    | 井田B遺跡       | 鹿島町井田       | 包含地 | 平地・水田      | 弥生～古墳          | 弥生土器、壺、燒          |
| 6  | 2609    | 小田中おばたけ遺跡   | 鹿島町小田中      | 包含地 | 丘陵腹・畑地     | 弥生             | 壺、壺、石包丁           |
| 7  | 2611    | 小田中國道B遺跡    | 鹿島町小田中      | 包含地 | 道路         | 弥生             | 壺、甕、高杯            |
| 8  | 2603    | 藤井弥生遺跡      | 鹿島町藤井       | 包含地 | 水田         | 弥生             | 甕、甕、高杯            |
| 9  | 2633    | 水白鍋山古墳      | 鹿島町水白       | 古墳  | 丘陵端        | 古墳             | 方格規矩鏡、铁釜          |
| 10 | 6240    | 水白ミヤマ古墳群    | 鹿島町水白       | 古墳  | 丘陵尾根       | 古墳             |                   |
| 11 | 6587    | 久江ウシヨタン古墳群  | 鹿島町久江・水白    | 古墳  | 丘陵尾根・山林    | 古墳             |                   |
| 12 | 6239    | 久江ウシヨヤマ古墳群  | 鹿島町久江       | 古墳  | 丘陵尾根       | 古墳             |                   |
| 13 | 2637    | 小竹C遺跡       | 鹿島町小竹       | 包含地 | 平地・水田      | 不詳             | 磨製石斧              |
| 14 | 2638    | 小竹がらぼう山古墳   | 鹿島町小竹       | 古墳  | 丘陵・水田      | 古墳             |                   |
| 15 | 2635    | 小竹A遺跡       | 鹿島町小竹       | 包含地 | 平地・水田      | 古墳             | 高杯、壺、甕            |
| 16 | 2636    | 小竹B遺跡       | 鹿島町小竹       | 包含地 | 平地・水田      | 不詳             | 甕、高杯、壺            |
| 17 | 2632    | 水白横穴        | 鹿島町水白       | 古墳  | 丘陵中腹・山林    | 古墳             |                   |
| 18 | 2639    | 小竹横穴        | 鹿島町小竹       | 古墳  | 丘陵中腹・山林    | 古墳             |                   |
| 19 | 2624    | 久江陣の穴1.2号横穴 | 鹿島町久江       | 古墳  | 丘陵中腹・山林    | 古墳             |                   |
| 20 | 2613    | 小田中親音堂遺跡    | 鹿島町小田中      | 包含地 | 台地・畑地      | 古墳             | 壺、甕、高杯            |
| 21 | 2616    | 小田中1号横穴     | 鹿島町小田中      | 古墳  | 丘陵・雜木林     | 古墳             |                   |
| 22 | 2617    | 小田中横穴遺跡     | 鹿島町小田中      | 包含地 | 台地端・宅地     | 古墳             | 甕                 |
| 23 | 2614    | 小田中親王塚古墳    | 鹿島町小田中      | 古墳  | 台地端・社地     | 古墳             | 鏡、象形石、管玉          |
| 24 | 2615    | 小田中亀塚古墳     | 鹿島町小田中      | 古墳  | 台地端・社地     | 古墳             |                   |
| 25 | 2605    | 藤井須恵器遺跡     | 鹿島町藤井       | 包含地 | 扇頂部・水田     | 古墳             | 有蓋高杯              |
| 26 | 2606    | 藤井古墳        | 鹿島町藤井       | 古墳  | 段丘・山林      | 古墳             |                   |
| 27 | 2607    | 藤井1・2号横穴    | 鹿島町藤井       | 古墳  | 丘陵中腹・山林    | 古墳             |                   |
| 28 | 2666    | 福岡忠魂碑台地遺跡   | 鹿島町福岡       | 包含地 | 谷頭(台地)     | 古墳             | 土器範片              |
| 29 | 2601    | 高岳經塚古墳      | 鹿島町高岳       | 古墳  | 扇頂部・宅地     | 古墳             | 杯、圭頭大刀            |
| 30 | 2600    | 高岳稻荷社跡遺跡    | 鹿島町高岳       | 包含地 | 扇頂部・畑地     | 古墳             |                   |
| 31 | 2598    | 高嵩遺跡        | 鹿島町高嵩       | 包含地 | 扇頂部・水田     | 古墳             | 壺、小型丸底壺           |
| 32 | 2640    | 小竹の跡の穴      | 鹿島町小竹       | 古墳  | 丘陵中腹・山林    | 古墳             |                   |
| 33 | 6592    | 井田古墳群       | 鹿島町井田       | 古墳  | 山腹・雜木林     | 古墳             |                   |
| 34 | 2650    | 井田塚古墳       | 鹿島町井田       | 古墳  | 台地端・水田     | 古墳             |                   |
| 35 | 6593    | 井田岡野山古墳群    | 鹿島町井田       | 古墳  | 丘陵端部・墓地    | 古墳             |                   |
| 36 | 2649    | 井田塚古墳       | 鹿島町井田       | 古墳  | 平地・水田      | 古墳             |                   |
| 37 | 2654    | 最勝講土師遺跡     | 鹿島町最勝講      | 包含地 | 平地・水田      | 古墳             | 台付壺、高杯            |
| 38 | 2657    | 浅井遺跡        | 鹿島町浅井       | 包含地 | 扇端部・水田     | 古墳             | 壺                 |
| 39 | 2641    | 小竹經塚        | 鹿島町小竹       | 經塚  | 台地端・水田     | 中世             |                   |
| 40 | 6588    | 小竹シヤミ堂遺跡    | 鹿島町小竹       | 包含地 | 平地・水田      | 平安～中世          | 珠洲                |
| 41 | 2677    | 麻が獄塚跡       | 鹿島町久江       | 墳跡  | 丘陵中腹・山林    | 室町             |                   |
| 42 | 2620    | 久江A・C・D遺跡   | 鹿島町久江       | 包含地 | 段丘・校地      | 绳文、平安、鎌倉       | 磨製石斧、壺            |
| 43 | 2622～23 |             |             |     |            |                |                   |
| 43 | 2618    | 小田中世寺跡      | 鹿島町小田中      | 寺院跡 | 台地・山林      | 鎌倉、室町          | 珠洲                |
| 44 | 2602    | 高昌常葉寺遺跡     | 鹿島町高昌       | 墳墓  | 丘陵斜面・畑地・山林 | 鎌倉、室町          | 灯明皿、珠洲            |
| 45 | 6594    | 井田熊野神社経塚群   | 鹿島町井田       | 經塚  | 丘陵尾根・雜木林   | 中世             | 珠洲                |
| 46 | 2652    | 井田中世遺跡      | 鹿島町井田       | 墳墓  | 山麓・畑地      | 中世             | 板碑、灯明皿            |
| 47 | 6595    | 井田中屋垣内遺跡    | 鹿島町井田       | 包含地 | 平地・水田      | 中世             | 董骨器               |
| 48 | 2655    | 最勝講古墳戸遺跡    | 鹿島町最勝講      | 包含地 | 平地・水田      | 鎌倉             | 古漆戸               |

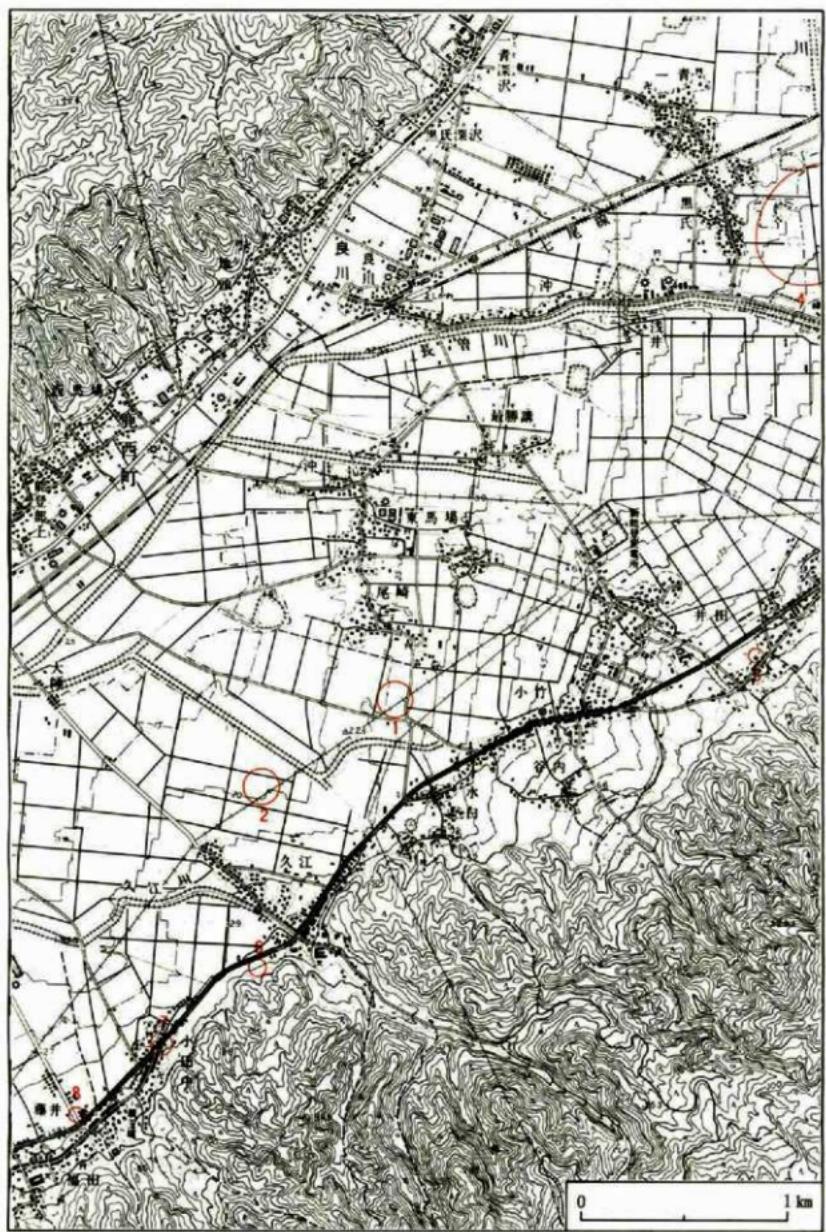

第2図 水白モンシ<sub>ア</sub>遺跡と周辺遺跡分布図1  
(弥生時代、番号は第1表参照、縮尺1/25,000)

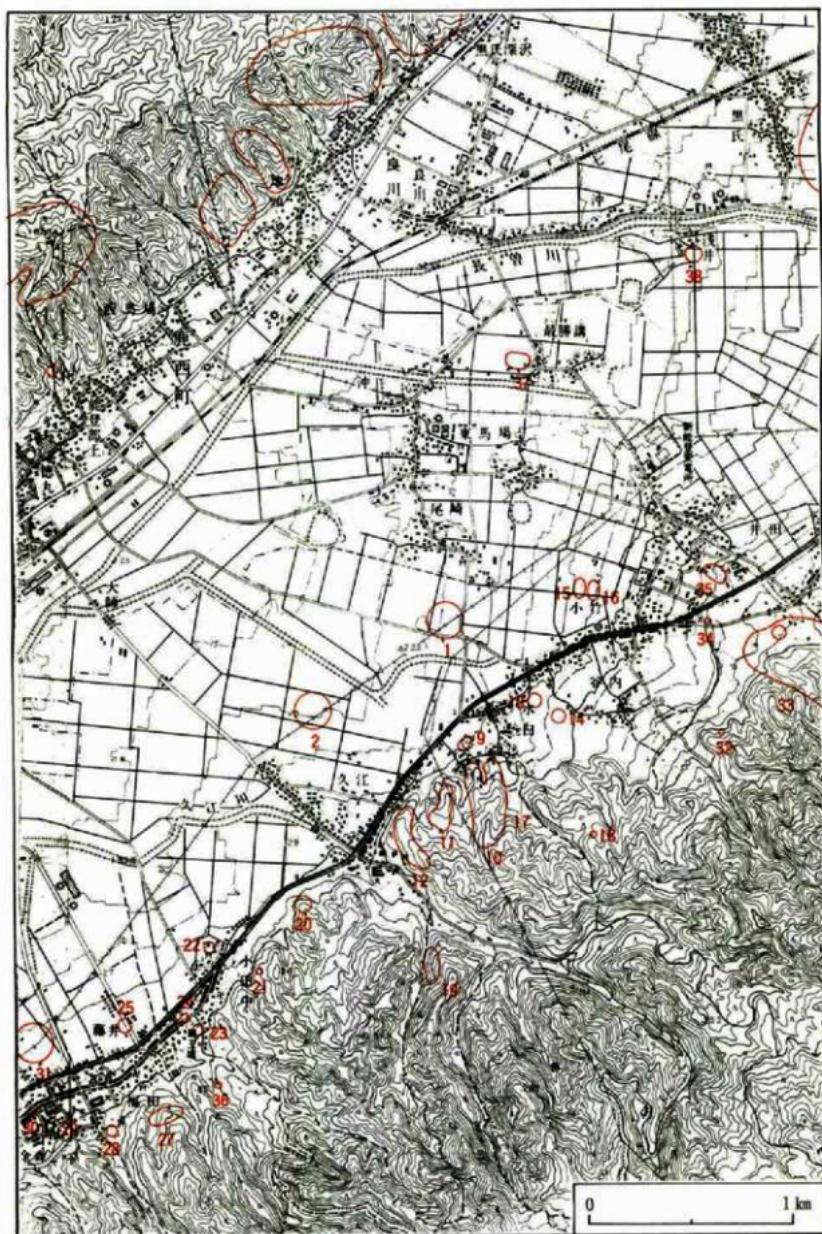

第3図 水白モンショ遺跡と周辺遺跡分布図2  
(古墳時代, 番号は第1表参照, 比尺 1/2,500)

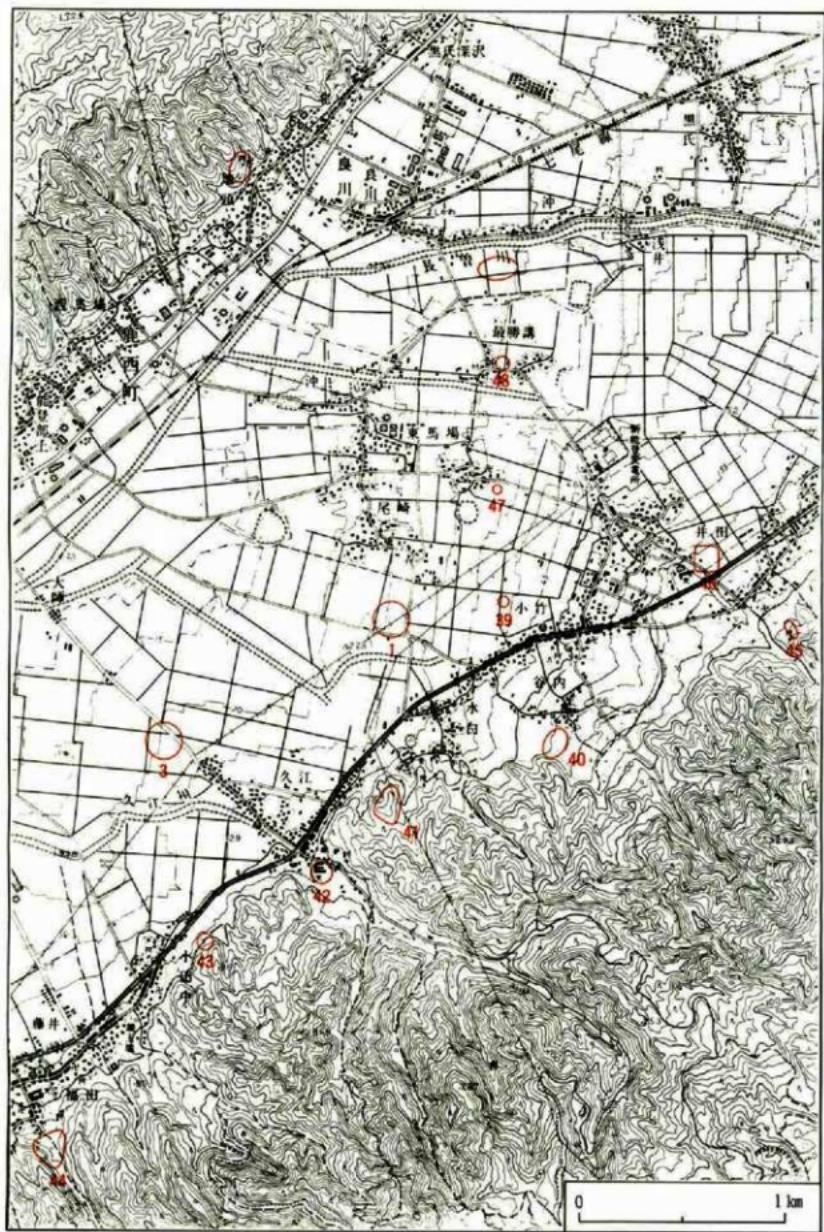

第4図 水白モンジョ遺跡と周辺遺跡分布図3  
(中世, 番号は第1表参照, 縮尺 1/25,000)

## 第2章 調査の契機と経過

(第5図、図版6~9)

### 第1節 調査の契機と試掘調査

昭和60(1985)年12月、建設省金沢工事事務所より、七尾市八幡町地内および鹿島町小竹～久江地内的一般国道159号鹿島バイパス改築工事に伴う埋蔵文化財分布調査の依頼があった。これを受けた県立埋蔵文化財センターは、昭和61(1986)年3月10日に試掘調査を実施した。その結果、調査対象区域内で3遺跡が確認され、そのうち水白A・B遺跡が周知の遺跡であり、他は新規に発見された遺跡である。これらについては、工事着手前に発掘調査が必要である旨、建設省金沢工事事務所へ回答した。協議の結果、発掘調査は昭和62(1987)年度に実施することになった。

本遺跡は従来「水白A・B遺跡」と呼称されてきたが、調査地区付近が通称「モンショ」(門所?)と呼ばれていることもあり、「水白モンショ遺跡」とした。

### 第2節 発掘調査の概要

#### 1. 発掘調査の概要

遺跡の広がりとして認められた2600m<sup>2</sup>を対象に調査した。ただし、農道や水路などの個所は調査時点でも農作業などで使用されていたため、その部分は残したまま調査を進めた。それで、実質調査面積は1400m<sup>2</sup>である。

調査グリッドに関しては、調査区全体に10m×10mメッシュのグリッドを設置した(第5図)。路線を横断する方向にX軸をとって1X～3X区を設け、路線の延長方向にY軸をとって1Y～16Y区を設けた。

#### 2. 調査の経過

- 5月8日 調査を開始する。
- 5月11日 仮設事務所を建設する。
- 5月12～22日 8Y～16Y区で重機による表土剥ぎを行う。
- 5月18日 発掘器材を搬入する。
- 5月19日 12Y～16Y区で杭打ち作業を行い、調査グリッドを設定する。
- 5月22日 8Y～12Y区で杭打ち作業を行い、調査グリッドを設定する。
- 5月20日 8Y～16Y区で遺物包含層の掘り下げ・遺構検出の作業工程を順に進めていく。
- ～6月23日
- 6月23日 8Y～16Y区で遺構を検出しながら、それを掘り下げていく。暫時写真撮影・実測を行う。
- ～7月14日
- 6月23～26日 第101号上坑の掘り下げ・写真撮影・実測を行う。
- 7月8～10日 5Y～7Y区で重機による表土剥ぎを行う。
- 7月16日 層序断面を実測する。
- 8月10～11日 調査区内を清掃し、12日に航空測量を行う。
- 8月17～18日 柱穴内の柱痕・礎板を取り上げる。

### 3. 遺物整理作業

本遺跡から出土した遺物の整理作業は、昭和62（1987）年度と昭和63（1988）年度の2か年にわたって（社）石川県埋蔵文化財整理協会に委託して実施した。

昭和62（1987）年度は、遺物の洗浄のみである。

昭和63（1988）年度は、遺物の洗浄・記名・接合・復元・実測・トレースである。主な担当者は、河村裕子・小谷紀美子・新谷由子・村井由紀子の4名である。

### 4. 調査関係者

試掘調査 平田天秋・西野秀和

発掘調査 山本直人・久田正弘・作田昭雄

（水白）酒井文雄 桜井 操 日光フミ子 日光芳子 水口澄野 水田 清 水田太一

（尾崎）桜井のぶ子 桜井平吉 桜井か一 竹口庄一 福井繁三 福井木子 福井清作 福井弘子  
福井利雄


（久江）上田恵美子 大橋とみ子 大湯照子 大湯淑章 河内喜代子 真田美喜子 松木慶子  
松木清香

（小竹）多田一郎 古田正治

（小山中）稻邑一郎

（高畠）酒井三郎

（志雄町敷浪）辻本政一

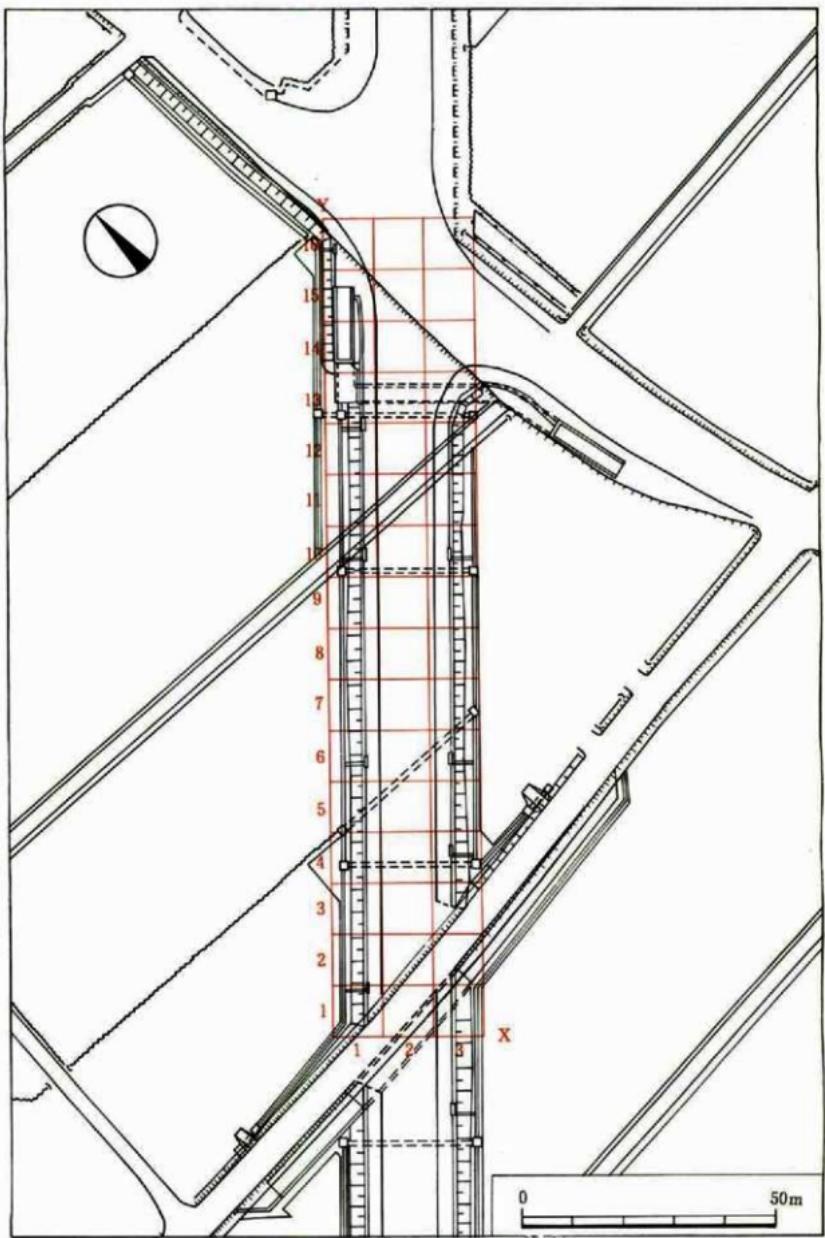


第5図 調査グリッド設定図(縮尺 1/1,000)

### 第3章 層序

(第6図、図版13)

本遺跡の層序は大きく5層に分けられる。層序の細別はつぎのとおりである。

- 第1a層 灰褐色砂混粘質土層（現耕作土）
- 第1b層 暗灰褐色砂混粘質土層
- 第2a層 暗青灰褐色砂混粘質土層
- 第2b層 やや粘性を帯びた暗青灰色砂質土層
- 第3層 青灰色砂層
- 第4層 黒褐色砂混粘質土層（遺物包含層）
- 第5層 小円礫・小角礫を含む褐色砂層

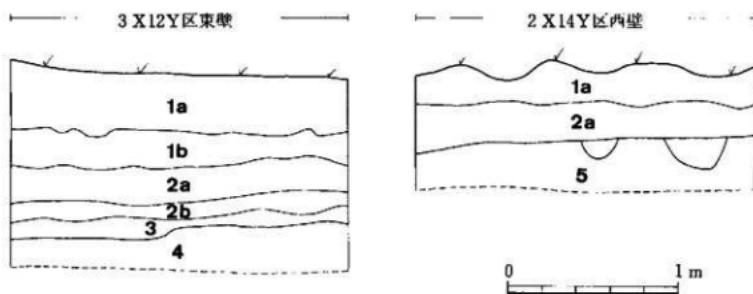

第6図 層序断面実測図（縮尺 1/30）

## 第4章 遺構

(第2~5表、第7~58図、図版1~5、10~32、43~53)

遺構としては、掘立柱式建物・土坑・窓穴・溝・柱穴・ピットなどが確認されている。ここでは、ピット群のうち遺物が出土したものだけにピット番号をついている。また、柱底や礎板を持つものだけを柱穴とし、建物の柱穴にあることが明らかな場合でもそれを持たないものはピットとしてとり扱った。

### 1. 掘立柱式建物群 (第25~31図)

掘立柱式建物群のうち、2X10Y区を中心にして第1号掘立柱式建物と第5号掘立柱式建物が検出された。第1号掘立柱式建物は4間×2間以上の総柱建物で、方位はN 9° Eである。この建物で柱底や礎板を持つ柱穴が8例確認されており、柱穴6・30を除く柱穴6例の礎板の数は1枚であり、柱穴27の柱底はコシアブラである。第5号掘立柱式建物は4間×2間以上の総柱建物で、方位はN 11° Eである。この建物で柱底や礎板を持つ柱穴が10例検出されており、柱穴1の柱底がクリであるのに対して柱穴21~25のそれはスギである。両者ともに時期を決定できるだけの資料は乏しいが、2X10Y区の遺物包含層から出土している土器が時間的に偏在する傾向が認められ、おおむね12世紀中頃~13世紀中頃に位置づけられる。このことを根拠にすれば、これらの建物の時期には12~13世紀の年代観を与えられるであろう。

### 2. 第101号土坑 (第32~51~56図)

1X12Y区東側で検出された大型の土坑である。土坑全体を検出したわけではなく、調査対象区域にかかった部分だけ調査したので、正確に全体像は復元できないが、直径4mくらいの限丸方形にちかい円形を呈するものと推測される。この遺構の年代は、12世紀第4四半期~13世紀第1四半期である。

層序については、3層に分けることができた。第a層は黒褐色砂混粘質土層、第b層は多少砂混じりの暗褐色粘質土層、第c層は黒褐色粘質土層である。遺構検出面から底面まではおよそ80cmを測る。

この上坑からは多数の木製品が出土しており、なかでも注目されるのは「コロバシ」と呼ばれる資料である。この木製品は土坑のほぼ中央で長軸をN 45° Eに向かって、第c層から出土した。ほぼ完全な形をとどめており、全長122cm、直径22~23.5cmである。形態については、両端に有頭状の作り出し部分があり、胴体部には羽根状の歯が8枚みられ、両端の有頭部と胴体部の間は頭部のように細くくびれている。胴体部の歯は、長さ102cm、幅7~8cmの横長のものである。断面でみると歯車状・放射状の形をなしており、つけ根の部分が厚く、約4cmである。歯は正確に8等分されているわけではなく、歯と歯の間の角度は、74度、76度、73度、67度、95度、83度、63度、95度であり、65度前後から95度の範囲の中に分布している。有頭部は、直径9cm、厚さ約4cm(第51図1の左側)と約6cm(第51図1の右側)を測る。有頭部と胴体部の間のくびれ部には、使用時の回転によるものか、わずかに磨耗痕が認められる。

自然科学的調査としてこの木製品の樹種同定を実施しており、金沢人文学教養部の鈴木三男先生の分析結果によれば、材質はクリであるという(第7章参照)。

製作技術上の問題に関しては、製品を側面からみると芯を持っており、こうした木取りの方法から一木作りで製作されていることがわかる。また、2個の有頭部には明瞭な加工痕が認められるものの、胴体部の歯の加工痕は不明である。

機能・用途の面では、この木製品は稻作の際苗代や本田の代作りの時に、牛馬に引かせて碎土に使用する農具であると考えられる。

この木製品は、石川県内では最初の出土例であり、全国的にみると岩手県江刺市落合Ⅱ遺跡出土例（10世紀、朴沢正耕・他 1980 「落合Ⅱ遺跡」 岩手県文化財調査報告書50 223~374頁 盛岡）について2例目である。

民具資料としては、青森県の「ゴロ」、岩手県の「ゴロ」・「軋ばし」、沖縄県の「クルバシャー」などがあげられる。愛知大学教養部の木下忠先生のご教示によれば、東北地方の青森県・岩手県・宮城県では、昭和初年まで使用されていたものもあるという。なお、コロバシの民具資料については、第8章で渡辺誠先生により詳しく記述されている。

木製品の木取りに関しては、柾目材1・柾目材2・板目材1・板目材2・一木材・枝幹材・芯持材・周辺材1・周辺材2の9類に分類される。この分類では、奈良県天理市布留遺跡の報告（金原正明・嶋倉巳郎 1981 布留遺跡中間報告3 『出土木器の樹種と木取りⅠ・Ⅱ』 大理）を参考としており、本遺跡分類と金原分類とはつぎのように対応する。柾目材1（本柾目材）・柾目材2（追柾目材）・板目材1（板目材1）・板目材2（板目材2）・一木材（該当なし）・枝幹材（該当なし）・芯持材（心持材）・周辺材1（辺材）・周辺材2（該当なし）となり、周辺材2としたものはハシ状木製品のように不明のものである。

柱真・礎板の木取りについては、つぎのように分類した。

- 第1類………木を切断してそのまま使っている材である。
- 第2a類………縱割りに半切した材で、芯を持たないものである。
- 第2b類………縱割りに半切した材で、芯を持つものである。
- 第3a類………板目材で、樹皮に近い部分を含み、断面が三日月形を呈するものである。
- 第3b類………樹皮に近い部分の板目材で、断面が二日月形を呈するものである。
- 第3c類………板目材で、断面が長方形を呈するものである。
- 第4a類………芯持材で、中心を部分的に含むものである。
- 第4b類………芯持材で、中心を全部含むものである。
- 第5類………四分割された材である。
- 第6類………ミカン割り形に八分割された材である。
- 第7類………柾目材で、表面と年輪が垂直に交わるものである。
- 第8類………柾目材で、表面と年輪が約45度の角度を持つものである。

### 3. 第1号堅穴（第33図）

2X9Y区南股で検出された。平面形態は段丸方形を呈し、長軸4m、短軸3.5mを測る。層序に関しては、3層に分層することができた。第a層は炭化物を多量に含む黒色土層、第b層は小角礫を多量に含む暗褐色砂混粘質土層、第c層は小角礫を多量に含む黒褐色砂混粘質土層である。時期的には、12世紀第4四半期～13世紀第1四半期の範囲に包括される。

他の主要な遺構の年代は、つぎのとおりである。

- 第102号土坑（13世紀）
- 第6号土坑（12～13世紀）
- 第1号溝（13世紀中頃）
- 第20号溝（12世紀第1四半期）
- 柱穴群（12～13世紀）

第2表 遺構出土中世土器観察表

〔単位はcm. ( ) を付したものは現存値を示す〕

| 探査番号   | 出土遺構・区  | 製品  | 器種  | 法量(cm) |      |       | 色調               | 調整・胎土・焼成・その他                                    |
|--------|---------|-----|-----|--------|------|-------|------------------|---|
|        |         |     |     | 口径     | 底径   | 器高    |                  |   |
| 第35図1  | 第101号土坑 | 珠洲  | 壺   | —      | —    | (6.3) | 外面暗灰色<br>内面灰色    | 内面ヨコナデ 外面ヨコナデとタタキ 外面に自然釉 海綿骨片少量含む               |
| 第35図2  | 第101号土坑 | 珠洲  | 壺   | —      | —    | (6.5) | 暗灰色              | 内面ヨコナデ 外面ヨコナデ 内面は使用のためか光沢を帯びて平滑になっている           |
| 第35図3  | 第101号土坑 | 珠洲  | 壺   | —      | —    | (7.4) | 暗灰色<br>断面灰色      | 内面タタキ 外面タタキ                                     |
| 第35図4  | 第101号土坑 | 珠洲  | 壺   | —      | —    | (7.4) | 灰色               | 内面タタキのあとケズリ 外面タタキ タタキの1単位は約9条で長さ4cmである 海綿骨片が目立つ |
| 第35図5  | 第101号土坑 | 珠洲  | 壺   | —      | —    | (6.0) | 灰色               | 内面タタキ 外面タタキ                                     |
| 第35図6  | 第101号土坑 | 珠洲  | 壺   | —      | —    | (7.0) | 暗灰色              | 内面ヨコナデ 外面タタキ 内面とも自然釉                            |
| 第35図7  | 第101号土坑 | 土師器 | 皿   | 13.8   | 7.8  | 2.6   | 浅黄褐色             | 内面ヨコナデ 外面ヨコナデ 底面回転糸切り ごくわずかに海綿骨片含む              |
| 第35図8  | 第101号土坑 | 土師器 | 皿   | 9.1    | 5.8  | 1.7   | 黄褐色              | 内面ヨコナデ 外面ヨコナデ 底面回転糸切り                           |
| 第35図9  | 第101号土坑 | 土師器 | 碗   | —      | 6.0  | (3.2) | 黄褐色              | 内面ヨコナデ 外面ヨコナデ 底面回転糸切り 海綿骨片混入                    |
| 第35図10 | 第101号土坑 | 土師器 | 碗   | —      | 6.1  | (3.1) | 灰黄褐色             | 内面ヨコナデ 外面ヨコナデ 底面回転糸切り                           |
| 第35図11 | 第101号土坑 | 土師器 | 碗   | —      | 5.0  | (1.2) | 浅黄褐色             | 内面ヨコナデ 外面ヨコナデ 底面回転糸切り                           |
| 第35図12 | 第101号土坑 | 土師器 | 碗   | —      | 7.4  | (2.3) | 灰黄褐色             | 内面ヨコナデ 外面ヨコナデ 底面回転糸切り                           |
| 第35図13 | 第102号土坑 | 珠洲  | 片口鉢 | 27.8   | —    | (6.2) | 内底オリーブ灰色<br>外面灰色 | 内面ヨコナデ 外面ヨコナデ 内面に自然釉                            |
| 第35図14 | 第102号土坑 | 上部器 | 皿   | 7.0    | 4.4  | 1.2   | 浅黄褐色             | 両面とも磨耗のため不明                                     |
| 第35図15 | 第1号土坑   | 土師器 | 碗   | 12.6   | 10.0 | 4.3   | 灰黄褐色             | 内面ヨコナデ 外面ヨコナデでスガが付着 底面回転糸切り                     |
| 第35図16 | 第1号土坑   | 土師器 | 皿   | 8.1    | 5.1  | 2.1   | 浅黄褐色             | 内面ヨコナデ 外面ヨコナデ 底面回転糸切り                           |
| 第35図17 | 第1号窓穴   | 土師器 | 皿   | 8.6    | 5.9  | 2.1   | 褐灰色              | 内面ヨコナデ 外面ヨコナデ 底面回転糸切り                           |
| 第35図18 | 第1号窓穴   | 土師器 | 皿   | 7.4    | 5.8  | 1.5   | 浅黄褐色             | 内面ヨコナデ 外面ヨコナデ 外面底部に指頭圧痕が残る                      |
| 第35図19 | 第1号窓穴   | 土師器 | 皿   | 14.8   | 10.2 | 2.7   | 浅黄褐色             | 内面ヨコナデ 外面ヨコナデ 外面底部に指頭圧痕が残る 海綿骨片少量含む             |
| 第35図20 | 第1号窓穴   | 白磁  | 皿   | —      | 4.0  | (1.1) | 素地灰白色<br>釉灰白色    | 底面回転糸切り   |
| 第35図21 | 第1号窓穴   | 珠洲  | 壺   | —      | —    | (5.0) | 灰色               | 内面ヨコナデ 外面タタキとヨコナデ                               |
| 第36図1  | 第1号溝    | 珠洲  | 鉢   | 17.5   | —    | (5.5) | 灰色               | 内面ヨコナデ 外面ヨコナデ 海綿骨片含む                            |
| 第36図2  | 第1号溝    | 珠洲  | 縦鉢  | —      | —    | (3.0) | 灰色               | 内面ヨコナデ 外面ヨコナデ おろし目の1単位は20条で幅2.5cmである            |
| 第36図3  | 第1号溝    | 土師器 | 皿   | 11.8   | 9.5  | (3.2) | 浅黄褐色             | 内面ヨコナデ 外面ヨコナデ 底面ナデ                              |
| 第36図4  | 第1号溝    | 土師器 | 皿   | 8.1    | 7.3  | 1.4   | 浅黄褐色             | 内面ヨコナデ 外面ヨコナデ                                   |

| 井岡番号   | 出土遺構・区 | 製 品 | 器種       | 法量(cm) |      |       | 色 調                    | 調整・胎土・焼成・その他                                |
|--------|--------|-----|----------|--------|------|-------|------------------------|---|
|        |        |     |          | 口径     | 底径   | 器高    |                        |   |
| 第36図5  | 第1号溝   | 土師器 | 皿        | 8.2    | 6.2  | (1.8) | 灰黄褐色                   | 内面ヨコナデ 外面ヨコナデ 内面・断面の<br>いすれも黒色を呈する          |
| 第36図6  | 第1号溝   | 土師器 | 皿        | 11.7   | 7.4  | 2.9   | 灰黄褐色                   | 内面ヨコナデ 外面ヨコナデ 内面にスス付着                       |
| 第36図7  | 第1号溝   | 土師器 | 皿        | 10.7   | 7.6  | (2.7) | 灰黄褐色                   | 内面ヨコナデ 外面ヨコナデ 両面ともにスス付着                     |
| 第36図8  | 第1号溝   | 土師器 | 皿        | 8.2    | 6.2  | 1.6   | 褐灰色                    | 内面ヨコナデ 外面ヨコナデ 両面ともに全<br>面にススが付着し、体部に油煙こびりつく |
| 第36図9  | 第1号溝   | 土師器 | 皿        | 8.2    | 6.3  | 1.5   | 灰黄褐色                   | 内面ヨコナデ 外面ヨコナデ 内外底面を除<br>いて大部分にスス・油煙が付着している  |
| 第36図10 | 第15号溝  | 土師器 | 皿        | 9.0    | 4.7  | 2.4   | 橙色                     | 内面ヨコナデ 外面ヨコナデ 底面回転糸切<br>り 器高に対して底部厚い        |
| 第36図11 | 第15号溝  | 土師器 | 皿        | 8.9    | 5.8  | 2.4   | 橙色                     | 両面とも磨耗のため調整不明 底面回転糸切<br>り 器高に対して底部の器壁厚い     |
| 第36図12 | 第15号溝  | 土師器 | 皿        | 7.8    | 6.7  | (1.7) | 灰黄褐色                   | 内面ヨコナデ 外面ヨコナデ 底面ナデ                          |
| 第36図13 | 第15号溝  | 上部器 | 皿        | 14.0   | 12.2 | 3.4   | 灰黄褐色                   | 内面ヨコナデ 外面ヨコナデ                               |
| 第36図14 | 第16号溝  | 珠洲  | 鉢        | 23.0   | —    | (2.8) | 内面灰白色<br>外面灰色          | 内面ヨコナデ 外面ヨコナデ 外面に自然釉                        |
| 第36図15 | 第16号溝  | 上部器 | 皿        | —      | 4.0  | (1.3) | 橙色                     | 内面ヨコナデ 外面ヨコナデ 底面回転糸切<br>り                   |
| 第36図16 | 第19号溝  | 土師器 | 高台付<br>碗 | —      | 7.5  | (1.9) | 橙色                     | 両面とも磨耗のため調整不明                               |
| 第36図17 | 第26号溝  | 土師器 | 皿        | 10.3   | 6.2  | 2.4   | 橙色                     | 内面ヨコナデ 外面ヨコナデ 底面回転糸切<br>り                   |
| 第36図18 | 第20号溝  | 上部器 | 碗        | —      | 5.0  | (1.8) | 浅黄橙色                   | 内面ヨコナデ 外面ヨコナデ 底面回転糸切<br>り                   |
| 第36図19 | 第20号溝  | 瓶口  | 碗        | —      | 5.2  | (3.4) | 素地灰白色<br>輪縁がかった<br>灰白色 | 内面回転ナデ 外面回転ナデ                               |
| 第36図20 | 第20号溝  | 土師器 | 脚部       | —      | 10.0 | (3.4) | 灰黄褐色                   | 内面ヨコナデ 外面ヨコナデ                               |
| 第36図21 | 第20号溝  | 土師器 | 皿        | —      | 6.5  | (3.5) | 灰黄褐色                   | 内面ヨコナデ 外面ヨコナデ 底面回転糸切<br>り 柱状底部              |
| 第36図22 | 第20号溝  | 土師器 | 皿        | 12.8   | 11.1 | 2.9   | 黄褐色                    | 内面ヨコナデ 外面ヨコナデ                               |
| 第36図23 | 溝集中個所他 | 土師器 | 皿        | 11.5   | 10.0 | (3.1) | にぶい橙色                  | 内面ヨコナデ 外面ヨコナデ                               |
| 第36図24 | 溝集中個所他 | 土師器 | 皿        | 8.5    | 7.4  | (1.8) | 黄褐色                    | 内面ヨコナデ 外面ヨコナデ                               |
| 第36図25 | 溝集中個所他 | 土師器 | 皿        | 8.2    | 7.6  | (1.8) | 灰黄褐色                   | 内面ヨコナデ 外面ヨコナデ 口縁部を除い<br>て全体的に器面が黒くなっている     |
| 第36図26 | 第26号溝他 | 珠洲  | 擂鉢       | 3.0    | 13.8 | 12.4  | 灰色                     | 内面ヨコナデ 外面ヨコナデ おろし日の1<br>単位は9条で幅1.2cm 海綿骨片含む |
| 第36図27 | ピット39  | 土師器 | 皿        | 12.2   | 7.4  | 3.1   | 灰黄褐色                   | 内面ヨコナデとナデ 外面磨耗のため不明<br>内面に油煙付着 外面にスス付着      |
| 第36図28 | ピット44  | 珠洲  | 壺        | 8.2    | —    | (3.0) | 灰色 断面に<br>にぶい黄褐色       | 内面ヨコナデとナデ 外面ヨコナデ 海綿骨<br>片を含む                |
| 第36図29 | ピット57  | 土師器 | 皿        | 12.8   | 9.2  | 2.2   | 淡黄橙色                   | 両面ともに磨耗のため調整不明 海綿骨片含<br>む                   |

第3表 柱穴川土柱底・礎板観察表

〔単位はcm. ( )を付したものは現存値を示す〕

| 遺構    | 遺物番号 | 器種 | 木取り | 残存直徑 | 樹種 | 長さ     | 幅    | 厚さ   | 持因番号  |
|-------|------|----|-----|------|----|--------|------|------|-------|
| 柱穴 1  | 107  | 柱底 | 2 b | 16.0 | クリ | (30.2) | 15.5 | 8.2  | 第37図1 |
| 柱穴 1  | 102  | 礎板 | 3 b | 14.4 | クリ | 34.3   | 8.7  | 2.9  | 第37図2 |
| 柱穴 1  | 103  | 礎板 | 4 a | 16.8 | クリ | 33.8   | 16.6 | 4.7  | 第38図1 |
| 柱穴 1  | 105  | 礎板 | 3 a | 19.0 | クリ | 31.5   | 13.9 | 5.3  | 第37図5 |
| 柱穴 1  | 106  | 礎板 | 3 a | 17.4 | クリ | 35.5   | 10.9 | 4.3  | 第37図3 |
| 柱穴 1  | 108  | 礎板 | 4 a | 17.4 | クリ | 35.1   | 15.2 | 4.1  | 第37図4 |
| 柱穴 2  | 149  | 礎板 | 7 a | 23.0 | クリ | 33.7   | 13.3 | 4.6  | 第38図4 |
| 柱穴 2  | 153  | 礎板 | 3 b | 48.4 | クリ | 32.3   | 9.4  | 3.2  | 第38図2 |
| 柱穴 2  | 154  | 礎板 | 2 b | 17.6 | クリ | 34.0   | 14.6 | 8.2  | 第38図3 |
| 柱穴 3  | 93   | 柱底 | 1   | 17.0 | クリ | (42.0) | 15.3 | 14.8 | 第40図1 |
| 柱穴 3  | 89   | 礎板 | 3 b | 18.8 | クリ | 29.0   | 7.8  | 3.1  | 第40図2 |
| 柱穴 4  | 97   | 礎板 | 4 b | 15.6 | クリ | 37.3   | 15.2 | 6.9  | 第39図3 |
| 柱穴 4  | 98   | 礎板 | 3 a | 13.0 | クリ | 33.1   | 11.0 | 4.6  | 第39図2 |
| 柱穴 4  | 99   | 礎板 | 2 a | 14.0 | クリ | 31.9   | 11.9 | 5.0  | 第39図1 |
| 柱穴 5  | 100  | 礎板 | 3 b | 30.8 | クリ | 28.9   | 10.1 | 4.2  | 第39図4 |
| 柱穴 6  | 88   | 礎板 | 7 a | —    | スギ | 22.1   | 24.7 | 1.9  | 第41図1 |
| 柱穴 6  | 94   | 礎板 | 3 b | 32.0 | クリ | 24.9   | 12.9 | 3.3  | 第41図3 |
| 柱穴 6  | 95   | 礎板 | 7 a | 66.0 | クリ | 33.8   | 14.0 | 6.9  | 第40図3 |
| 柱穴 6  | 101  | 礎板 | 7 a | —    | スギ | 33.4   | 14.3 | 2.0  | 第41図2 |
| 柱穴 6  | 110  | 礎板 | 5   | 23.2 | クリ | 28.7   | 11.9 | 6.6  | 第41図4 |
| 柱穴 6  | 118  | 礎板 | 5   | 26.2 | クリ | 36.8   | 8.4  | 8.4  | 第40図4 |
| 柱穴 7  | 80   | 礎板 | 2 c | 18.8 | クリ | 33.8   | 16.8 | 10.2 | 第42図2 |
| 柱穴 7  | 85   | 礎板 | 4 a | 10.0 | クリ | 33.3   | 14.9 | 3.7  | 第42図1 |
| 柱穴 8  | 79   | 礎板 | 2 a | 26.0 | クリ | 32.4   | 14.8 | 6.4  | 第42図3 |
| 柱穴 9  | 122  | 礎板 | 3 a | 32.0 | クリ | 31.3   | 13.8 | 7.2  | 第42図4 |
| 柱穴 10 | 120  | 礎板 | 2 a | 15.6 | クリ | 37.2   | 15.1 | 4.5  | 第43図4 |
| 柱穴 10 | 121  | 礎板 | 4 a | 21.4 | クリ | 35.8   | 15.8 | 5.1  | 第43図3 |
| 柱穴 10 | 124  | 礎板 | 2 a | 21.0 | クリ | 37.5   | 15.6 | 5.4  | 第43図1 |
| 柱穴 10 | 127  | 礎板 | 3 b | 30.6 | クリ | 36.8   | 9.3  | 2.6  | 第43図2 |
| 柱穴 11 | 143  | 礎板 | 4 b | 20.0 | クリ | 31.4   | 16.3 | 8.3  | 第44図1 |
| 柱穴 12 | 138  | 礎板 | 7 b | 18.6 | クリ | 32.5   | 8.5  | 4.0  | 第44図2 |
| 柱穴 13 | 144  | 礎板 | 4 b | 18.4 | クリ | 38.3   | 16.2 | 6.4  | 第44図4 |
| 柱穴 13 | 148  | 礎板 | 7 b | —    | スギ | 28.5   | 11.0 | 1.5  | 第44図3 |
| 柱穴 14 | 126  | 礎板 | 3 a | 21.2 | クリ | 31.0   | 12.0 | 4.8  | 第45図1 |
| 柱穴 15 | 123  | 礎板 | 7 a | 42.4 | クリ | 28.7   | 15.8 | 8.2  | 第45図2 |
| 柱穴 16 | 128  | 礎板 | 2 a | 16.0 | クリ | 28.4   | 10.9 | 6.9  | 第45図3 |
| 柱穴 17 | 125  | 柱底 | 6   | 70.0 | スギ | (37.8) | 13.1 | 7.7  | 第45図4 |
| 柱穴 18 | 111  | 礎板 | 3 d | —    | スギ | 26.2   | 11.9 | 5.1  | 第46図1 |
| 柱穴 18 | 112  | 礎板 | 3 d | —    | スギ | 35.6   | 5.2  | 2.9  | 第46図3 |
| 柱穴 18 | 114  | 礎板 | —   | —    | スギ | 22.6   | 5.5  | 3.2  | 第46図4 |
| 柱穴 18 | 116  | 礎板 | 3 d | —    | スギ | 34.6   | 7.1  | 1.5  | 第46図2 |
| 柱穴 19 | 115  | 礎板 | 4 b | 15.0 | クリ | 35.6   | 11.6 | 5.0  | 第46図5 |
| 柱穴 20 | 104  | 礎板 | 7 a | 29.2 | スギ | 27.9   | 14.6 | 6.0  | 第46図6 |
| 柱穴 21 | 117  | 柱底 | 3 c | 91.0 | スギ | (40.9) | 13.8 | 12.5 | 第47図1 |
| 柱穴 22 | 141  | 柱底 | 6   | 34.0 | スギ | (39.7) | 16.2 | 12.2 | 第48図1 |
| 柱穴 22 | 130  | 礎板 | 3 a | 18.0 | クリ | 28.5   | 13.2 | 5.0  | 第48図4 |
| 柱穴 22 | 132  | 礎板 | 3 b | 17.2 | クリ | 28.0   | 7.1  | 3.1  | 第47図3 |
| 柱穴 22 | 133  | 礎板 | 3 a | 20.0 | クリ | 28.8   | 15.4 | 4.8  | 第48図5 |
| 柱穴 22 | 134  | 礎板 | 4 a | 18.4 | クリ | 32.3   | 15.9 | 7.0  | 第48図2 |
| 柱穴 22 | 135  | 礎板 | 7 a | 43.0 | スギ | 28.6   | 13.7 | 5.1  | 第47図5 |

| 遺構    | 遺物番号 | 器種  | 木取り | 残存直徑 | 樹種     | 長さ     | 幅    | 厚さ   | 挿図番号     |
|-------|------|-----|-----|------|--------|--------|------|------|----------|
| 柱穴 22 | 136  | 縦板  | 3 b | 24.0 | クリ     | 30.3   | 12.7 | 4.8  | 第 47 図 4 |
| 柱穴 22 | 137  | 縦板  | 2 a | 11.2 | クリ     | 25.4   | 9.4  | 4.6  | 第 47 図 2 |
| 柱穴 22 | 142  | 縦板  | 3 b | 23.0 | クリ     | 33.5   | 8.6  | 5.3  | 第 48 図 3 |
| 柱穴 23 | 90   | 柱 痘 | 5   | 37.6 | クリ     | (30.5) | 17.7 | 12.0 | 第 47 図 6 |
| 柱穴 24 | 91   | 柱 痘 | 5   | 28.0 | スギ     | (54.0) | 14.6 | 12.3 | 第 40 図 5 |
| 柱穴 25 | 86   | 柱 痘 | 6   | 46.6 | スギ     | (30.8) | 18.8 | 16.3 | 第 49 図 1 |
| 柱穴 25 | 84   | 縦板  | 8 b | 15.2 | クリ     | 32.6   | 15.2 | 4.4  | 第 49 図 3 |
| 柱穴 25 | 87   | 縦板  | 2 a | 21.0 | クリ     | 32.6   | 13.8 | 6.5  | 第 49 図 2 |
| 柱穴 26 | 92   | 柱 痘 | 3 c | 75.0 | スギ     | (25.9) | 13.8 | 11.6 | 第 49 図 4 |
| 柱穴 27 | 96   | 柱 痘 | 1   | 16.2 | コシアブラ  | (40.7) | 15.8 | 13.5 | 第 49 図 5 |
| 柱穴 28 | 131  | 柱 痘 | 6   | 46.0 | クリ     | (27.9) | 14.2 | 10.6 | 第 50 図 1 |
| 柱穴 29 | 129  | 柱 痘 | 3 c | 90.0 | スギ     | (27.9) | 14.4 | 10.8 | 第 50 図 2 |
| 柱穴 30 | 109  | 縦板  | 4 b | 13.4 | クリ     | 18.0   | 10.5 | 5.2  | 第 50 図 4 |
| 柱穴 30 | 113  | 縦板  | 7 a | 46.0 | アカガシ亜属 | 29.4   | 11.9 | 4.8  | 第 50 図 3 |
| 柱穴 31 | 119  | 柱 痘 | 5   | 60.0 | スギ     | (41.5) | 18.2 | 18.0 | 第 50 図 5 |

#### 4. 遺構出土の古墳時代の土器（第34図）

第6号土坑（1～6） 盖形土器、菱形土器2A・B類などがあり、Ⅰ前期（時期区分については後述）に位置付けられる。6は右製紡錘車とみられるもので3/4を欠く。復元径8.1cm、厚さ1.3cm、孔径1.0cm、現重量39.1gを測る。上面の縁辺は丸く面取りし、全面に磨きをかける。

第7号土坑（7） 菱形土器2B類でⅠ前期に属する。

第102号土坑（8） 土製品の脚、輪などの把手、製塙土器の尖底などが考えられるが定かではない。端面の粗い木口痕は菱形土器I・J類のものに似る。

P-64（9） 杯部楕円形の高杯形上器C類で、口縁端部は内傾する面を持つ。Ⅲ期の新しい段階からⅣ期の古い段階に位置づけられる。

第3号溝（10～14） 小型器台形上器A類、壺形上器2A類、菱形土器2C・D類などがある。Ⅰ前期のものとⅠ後期でも古い段階のものとがある。

第5号溝（15～17） 盖形土器、菱形土器2A・B類があり、Ⅰ前期に比定できる。

第9号溝（18～20） 小型高杯形土器、高杯形土器B類、菱形土器2H類がある。小型高杯形土器はⅠ後期、菱形土器はⅡ期前後、高杯形土器はⅢ期に位置づけられる。

第4表 遺構出土木製品観察表

〔単位はcm. ( )を付したものは現存値を示す〕


| 遺構      | 遺物番号 | 器種        | 木取り  | 樹種     | 長さ     | 幅(長軸)  | 厚さ(短軸) | 井図番号   |
|---------|------|-----------|------|--------|--------|--------|--------|--------|
| 第101号土坑 | 0    | コロバシ      | 一木材  | クリ     | 122.0  | 23.5   | 22.0   | 第51図1  |
| 第101号土坑 | 1    | 下駄        | 柾目材2 | ケヤキ    | (21.2) | (11.4) | (4.4)  | 第52図1  |
| 第101号土坑 | 14   | 下駄        | 柾目材2 | スギ     | (20.7) | (11.9) | (3.1)  | 第52図2  |
| 第101号土坑 | 2    | 下駄の歯      | 柾目材1 | スギ     | 12.0   | 17.4   | 2.4    | 第53図4  |
| 第101号土坑 | 20   | 下駄の歯      | 柾目材1 | ケヤキ    | (9.5)  | 15.7   | 3.5    | 第53図6  |
| 第101号土坑 | 27   | 下駄の歯      | 柾目材1 | スギ     | (11.7) | (6.2)  | 1.8    | 第53図5  |
| 第101号土坑 | 7    | 籠塔底       | 板目材1 | スギ     | (20.0) | 2.6    | 0.4    | 第55図10 |
| 第101号土坑 | 13   | はし状木製品    | 周辺材2 | スギ     | (22.8) | 0.6    | 0.5    | 第54図10 |
| 第101号土坑 | 15   | はし状木製品    | 周辺材2 | スギ     | (19.1) | 0.6    | 0.5    | 第54図8  |
| 第101号土坑 | 16   | はし状木製品    | 周辺材2 | スギ     | (12.1) | 0.6    | 0.3    | 第54図9  |
| 第101号土坑 | 19   | はし状木製品    | 周辺材2 | スギ     | (18.9) | 0.6    | 0.5    | 第54図7  |
| 第101号土坑 | 5    | 部材        | 板目材1 | スギ     | (47.8) | 7.5    | 1.8    | 第54図1  |
| 第101号土坑 | 8    | 櫛の柄       | 周辺材1 | アワブキ   | (34.6) | 4.6    | 4.1    | 第53図1  |
| 第101号土坑 | 10   | 櫛の柄       | 周辺材1 | アサガ    | (14.8) | 5.3    | 4.1    | 第53図2  |
| 第101号土坑 | 44   | 櫛の柄       | 周辺材1 | アワブキ   | (15.9) | 3.9    | 3.0    | 第53図3  |
| 第101号土坑 | 29   | 木釘孔を持つ薄板材 | 材目材1 | スギ     | (52.0) | 3.3    | 0.9    | 第54図2  |
| 第101号土坑 | 26   | 木釘孔を持つ薄板材 | 材目材1 | スギ     | (17.4) | (3.6)  | 0.6    | 第54図6  |
| 第101号土坑 | 28   | 部材        | 柾目材2 | スギ     | (53.9) | 2.7    | 1.3    | 第54図3  |
| 第101号土坑 | 6    | 部材        | 柾目材1 | スギ     | 6.6    | 3.8    | 0.8    | 第52図4  |
| 第101号土坑 | 31   | 部材        | 板目材1 | アカガシ亞属 | (5.2)  | (5.3)  | 1.4    | 第52図7  |
| 第101号土坑 | 21   | 角材        | 周辺材1 | カエデ属   | (40.0) | 4.6    | 3.7    | 第55図1  |
| 第101号土坑 | 37   | 角材        | 周辺材1 | スギ     | (14.5) | (2.8)  | 1.9    | 第52図5  |
| 第101号土坑 | 35   | 板材        | 板目材1 | スギ     | (43.8) | 3.1    | 0.4    | 第55図7  |
| 第101号土坑 | 32   | 板材        | 板目材1 | スギ     | (21.1) | 2.1    | 0.5    | 第55図4  |
| 第101号土坑 | 42   | 薄板材       | 柾目材1 | スギ     | 10.9   | 7.9    | 0.7    | 第52図3  |
| 第101号土坑 | 11   | 棒材        | 周辺材1 | アワブキ   | (26.9) | 3.3    | 2.9    | 第55図5  |
| 第101号土坑 | 23   | 棒材        | 周辺材1 | カエデ属   | (26.4) | (3.5)  | 2.9    | 第55図6  |
| 第101号土坑 | 30   | 棒材        | 板目材1 | スギ     | (27.8) | 1.6    | 1.2    | 第55図3  |
| 第101号土坑 | 24   | 棒材        | 板目材1 | スギ     | (42.6) | 1.2    | 0.6    | 第55図2  |
| 第101号土坑 | 4    | すりこぎ?     | 周辺材1 | コナラ節   | (8.1)  | 6.0    | (2.5)  | 第54図11 |
| 第101号土坑 | 3    | ヘラ状木製品    | 材目材1 | モクレン属  | (6.7)  | 3.1    | 1.3    | 第54図5  |
| 第101号土坑 | 25   | ヘラ状木製品    | 材目材2 | スギ     | (13.4) | 3.6    | 0.6    | 第54図4  |
| 第101号土坑 | 9    | 木の皮       | —    | —      | (19.9) | (16.7) | 1.9    | 第56図8  |
| 第101号土坑 | 39   | 加工痕を持つ木材  | 周辺材1 | イヌシテ節  | (21.7) | 5.3    | 5.1    | 第56図6  |
| 第101号土坑 | 33   | 加工痕を持つ木材  | 14材  | カニデ属   | (15.7) | 7.3    | 4.7    | 第56図4  |
| 第101号土坑 | 34   | 加工痕を持つ木材  | 14材  | タマノミズ  | (13.8) | (6.9)  | (6.2)  | 第56図5  |
| 第101号土坑 | 43   | 加工痕を持つ木材  | 周辺材1 | ケヤキ    | (10.9) | (5.6)  | (5.2)  | 第56図7  |
| 第101号土坑 | 17   | 加工痕を持つ木材  | 周辺材1 | サクラ属   | (5.1)  | (4.8)  | (4.2)  | 第55図12 |
| 第101号土坑 | 38   | 加工痕を持つ木材  | 周辺材1 | サクラ属   | (5.7)  | (5.4)  | (4.2)  | 第55図11 |
| 第101号土坑 | 12   | 加工痕を持つ木材  | 板目材1 | スギ     | (9.5)  | 4.9    | 1.2    | 第52図6  |
| 第101号土坑 | 18   | 加工痕を持つ木材  | 14材  | カニデ属   | 15.6   | 3.7    | 3.0    | 第55図14 |
| 第101号土坑 | 41   | 加工痕を持つ木材  | 一木材  | コナラ節   | (16.4) | 3.5    | 3.0    | 第55図13 |
| 第101号土坑 | 36   | 加工痕を持つ木材  | 枝幹材  | ヤナギ属   | (12.4) | 2.8    | 2.5    | 第55図9  |
| 第101号土坑 | 22   | 加工痕を持つ木材  | 一木材  | スルヂ    | (7.4)  | 3.1    | 2.5    | 第55図8  |
| 第101号土坑 | 152  | 木籠状木製品    | 柾目材1 | スギ     | 114.2  | 8.1    | 2.4    | 第51図2  |
| 第101号土坑 | 150  | 角材        | 板目材1 | クリ     | (96.1) | 6.7    | 3.6    | 第51図3  |
| 第101号土坑 | 151  | 板材        | 板目材1 | スギ     | (70.0) | 4.2    | 1.6    | 第51図4  |
| 第101号土坑 | 156  | 曲物側板      | 柾目材1 | スギ     | (10.0) | (7.5)  | (0.6)  | —      |
| 第102号土坑 | 83   | 刀子形木製品    | 板目材1 | スギ     | 19.9   | 2.0    | 1.1    | 第57図6  |
| 第102号土坑 | 76   | 部材        | 板目材1 | スギ     | (13.3) | 2.9    | 0.6    | 第57図5  |
| 第102号土坑 | 78   | 薄板材       | 板目材1 | スギ     | (59.1) | 5.1    | 0.4    | 第57図2  |

| 遺構      | 遺物番号 | 器種       | 木取り  | 樹種   | 長さ     | 幅(長軸) | 厚さ(短軸) | 検査番号   |
|---------|------|----------|------|------|--------|-------|--------|--------|
| 第102号土坑 | 81   | 尖端棒材     | 板目材1 | スギ   | (66.3) | 1.6   | 1.4    | 第57図1  |
| 第102号土坑 | 82   | 加工痕を持つ木材 | 一木材  | ヤナギ属 | (7.6)  | 2.0   | 1.7    | 第57図4  |
| 第102号土坑 | 77   | 加工痕を持つ木材 | 一木材  | カヤ   | (10.3) | 1.1   | 1.0    | 第57図3  |
| 第1号竪穴   | 72   | 部材       | 周辺材1 | スギ   | (26.7) | 3.2   | 2.8    | 第58図3  |
| 第1号竪穴   | 66   | 部材       | 板目材1 | スギ   | 9.6    | 2.5   | 0.8    | 第58図4  |
| 第1号竪穴   | 40   | 角材       | 板目材1 | スギ   | (31.4) | 5.0   | 2.3    | 第58図1  |
| 第1号竪穴   | 71   | 板材       | 板目材1 | スギ   | (30.2) | 4.0   | 1.0    | 第58図2  |
| 第1号竪穴   | 68   | 加工痕を持つ木材 | 枝幹材  | ウツギ  | (30.6) | 1.9   | 1.8    | 第58図10 |
| 第1号竪穴   | 69   | 加工痕を持つ木材 | 枝幹材  | ウツギ  | (15.7) | 2.8   | 2.6    | 第58図6  |
| 第1号竪穴   | 70   | 加工痕を持つ木材 | 枝幹材  | ウツギ  | (22.9) | 2.1   | 2.0    | 第58図9  |
| 第1号竪穴   | 73   | 加工痕を持つ木材 | 枝幹材  | ウツギ  | (32.4) | 2.4   | 2.2    | 第58図8  |
| 第1号竪穴   | 67   | 加工痕を持つ木材 | 枝幹材  | ウツギ  | (9.1)  | (2.7) | 1.8    | 第58図5  |
| 第1号竪穴   | 65   | 加工痕を持つ木材 | 一木材  | ウツギ  | (12.4) | 1.7   | 1.6    | 第58図7  |
| 第1号溝    | 45   | はし状木製品   | 周辺材2 | スギ   | (15.6) | 0.6   | 0.5    | 第57図13 |
| 第1号溝    | 46   | はし状木製品   | 周辺材2 | スギ   | (18.0) | 0.6   | 0.4    | 第57図9  |
| 第1号溝    | 47   | はし状木製品   | 周辺材2 | スギ   | 19.0   | 0.7   | 0.4    | 第57図8  |
| 第1号溝    | 48   | はし状木製品   | 周辺材2 | スギ   | (19.8) | 0.6   | 0.4    | 第57図7  |
| 第1号溝    | 49   | はし状木製品   | 周辺材2 | スギ   | (16.9) | 0.6   | 0.5    | 第57図11 |
| 第1号溝    | 50   | はし状木製品   | 周辺材2 | スギ   | (20.4) | 0.6   | 0.4    | 第57図23 |
| 第1号溝    | 51   | はし状木製品   | 周辺材2 | スギ   | (22.8) | 0.7   | 0.7    | 第57図25 |
| 第1号溝    | 52   | はし状木製品   | 周辺材2 | スギ   | (15.9) | 0.7   | 0.6    | 第57図12 |
| 第1号溝    | 53   | はし状木製品   | 周辺材2 | スギ   | 24.0   | 0.6   | 0.4    | 第57図26 |
| 第1号溝    | 54   | はし状木製品   | 周辺材2 | スギ   | (19.2) | 0.5   | 0.4    | 第57図22 |
| 第1号溝    | 55   | はし状木製品   | 周辺材2 | スギ   | (16.6) | 0.5   | 0.4    | 第57図15 |
| 第1号溝    | 56   | はし状木製品   | 周辺材2 | スギ   | (13.7) | 0.7   | 0.7    | 第57図14 |
| 第1号溝    | 57   | はし状木製品   | 周辺材2 | スギ   | (17.3) | 0.5   | 0.4    | 第57図16 |
| 第1号溝    | 58   | はし状木製品   | 周辺材2 | スギ   | (17.0) | 0.5   | 0.4    | 第57図21 |
| 第1号溝    | 59   | はし状木製品   | 周辺材2 | スギ   | (17.4) | 0.5   | 0.5    | 第57図10 |
| 第1号溝    | 60   | はし状木製品   | 周辺材2 | スギ   | 18.6   | 0.5   | 0.4    | 第57図18 |
| 第1号溝    | 61   | はし状木製品   | 周辺材2 | スギ   | (21.2) | 0.7   | 0.5    | 第57図24 |
| 第1号溝    | 62   | はし状木製品   | 周辺材2 | スギ   | (17.0) | 0.7   | 0.3    | 第57図17 |
| 第1号溝    | 63   | はし状木製品   | 周辺材2 | スギ   | 19.4   | 0.6   | 0.5    | 第57図20 |
| 第1号溝    | 64   | はし状木製品   | 周辺材2 | スギ   | (18.6) | 0.5   | 0.4    | 第57図19 |
| 第20号溝   | 74   | しゃもじ形木製品 | 板目材1 | スギ   | (16.3) | 4.3   | 0.7    | 第57図27 |
| 第20号溝   | 75   | はし状木製品   | 周辺材2 | スギ   | 17.2   | 0.6   | 0.6    | 第57図28 |


第5表 漆器観察表

〔単位はcm. ( ) を付したものは現存値を示す〕


| 遺構      | 遺物番号 | 器種   | 木取り  | 樹種  | 口径   | 底径  | 器高  | 検査番号  |
|---------|------|------|------|-----|------|-----|-----|-------|
| 第101号土坑 | 140  | 漆器小皿 | 縦木取り | ケヤキ | 9.8  | 7.2 | 1.5 | 第56図3 |
| 第1号溝    | 139  | 漆器小皿 | 縦木取り | ブナ属 | 9.3  | 6.5 | 1.1 | 第56図2 |
| 第6号土坑   | 145  | 漆器碗  | 縦木取り | ケヤキ | 15.0 | 7.6 | 4.5 | 第56図1 |
| 第1号竪穴   | 146  | 漆器小皿 | 縦木取り | ケヤキ | —    | —   | —   | —     |

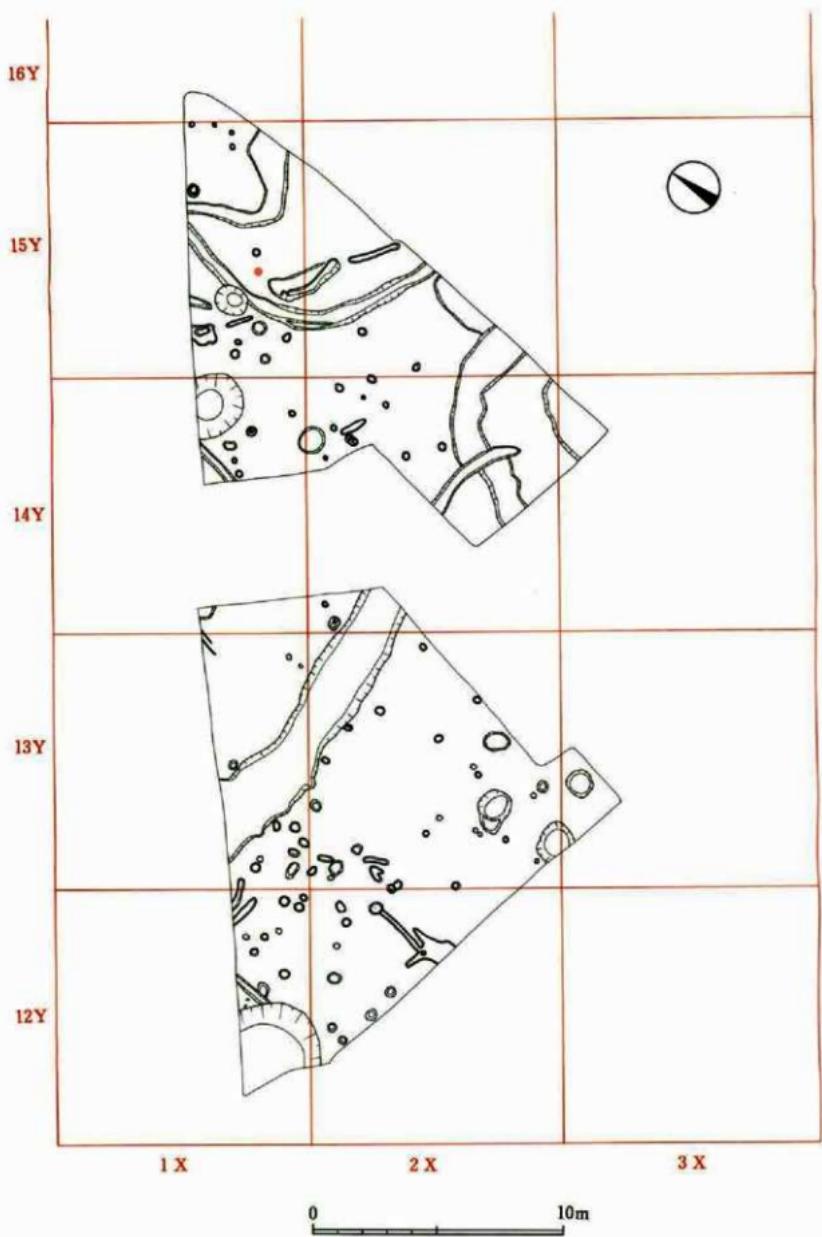


第7図 遺構全体図1 (縮尺 1/200)

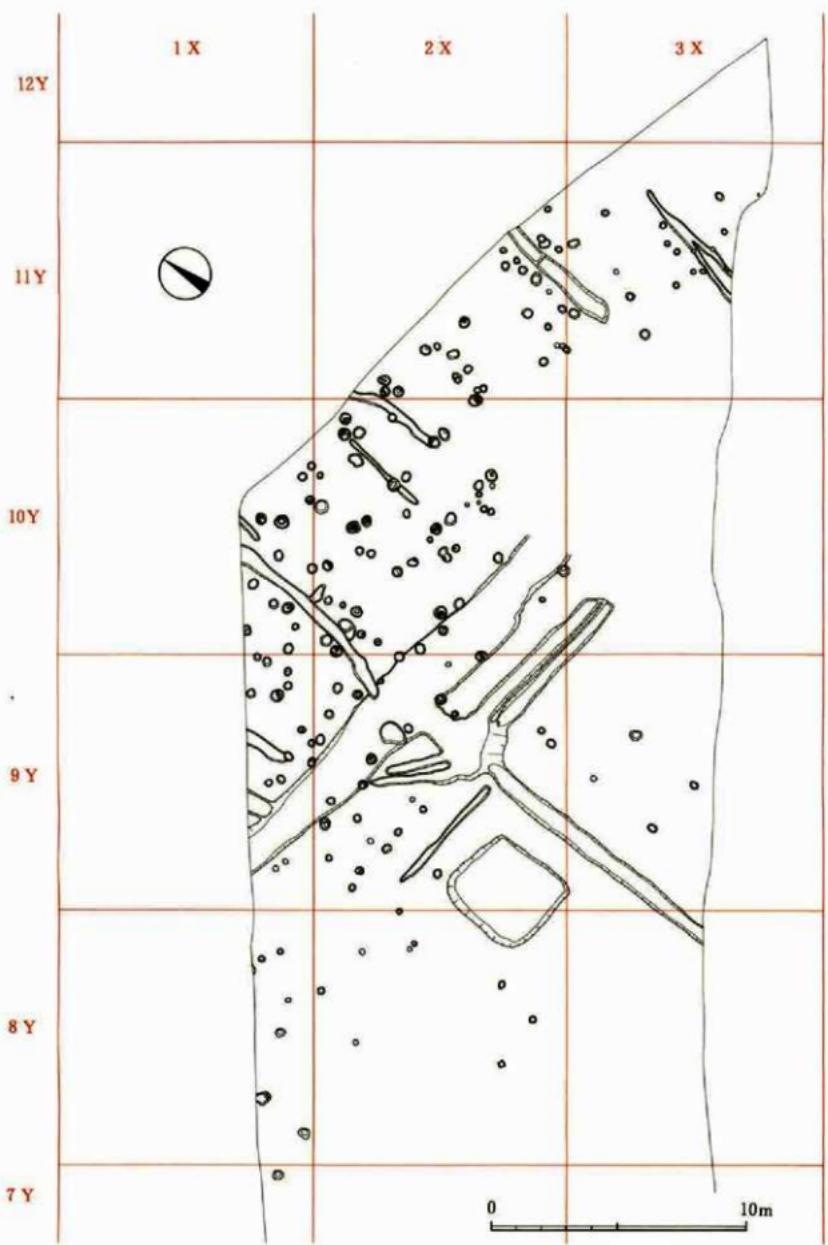


第8図 遺構全体図2（縮尺 1/200）

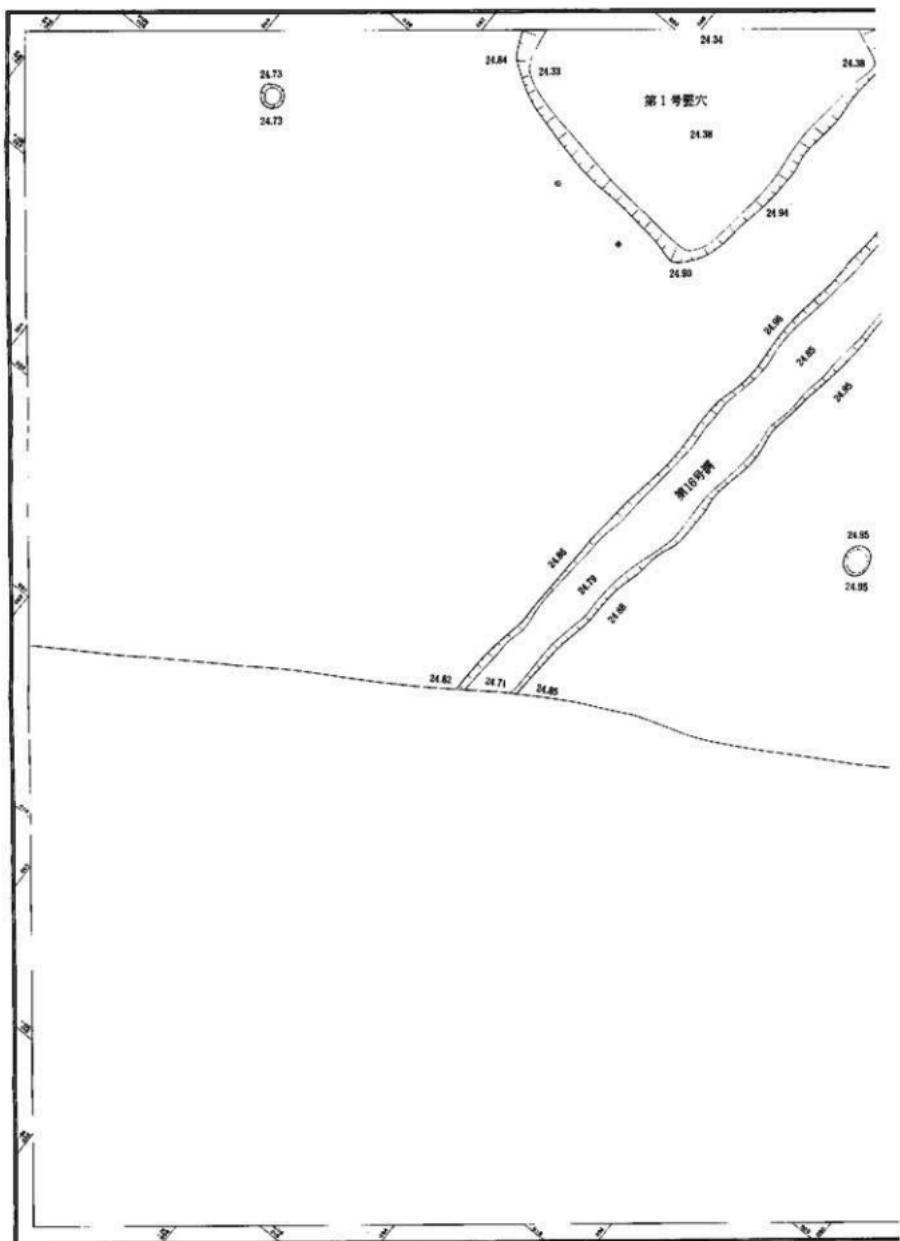


第9圖 遠構圖1 (縮尺 1/60)

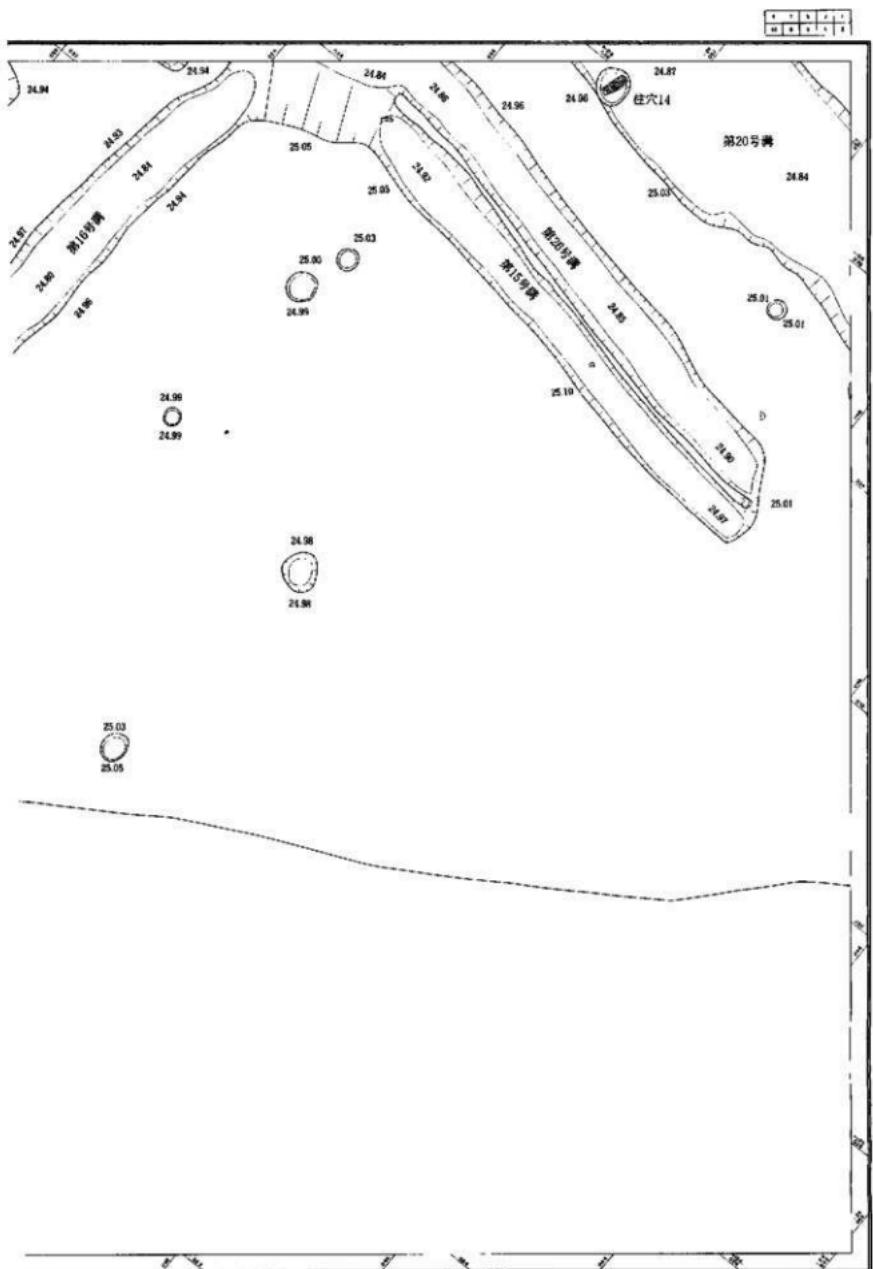


第10図 遺構図2(縮尺1/60)

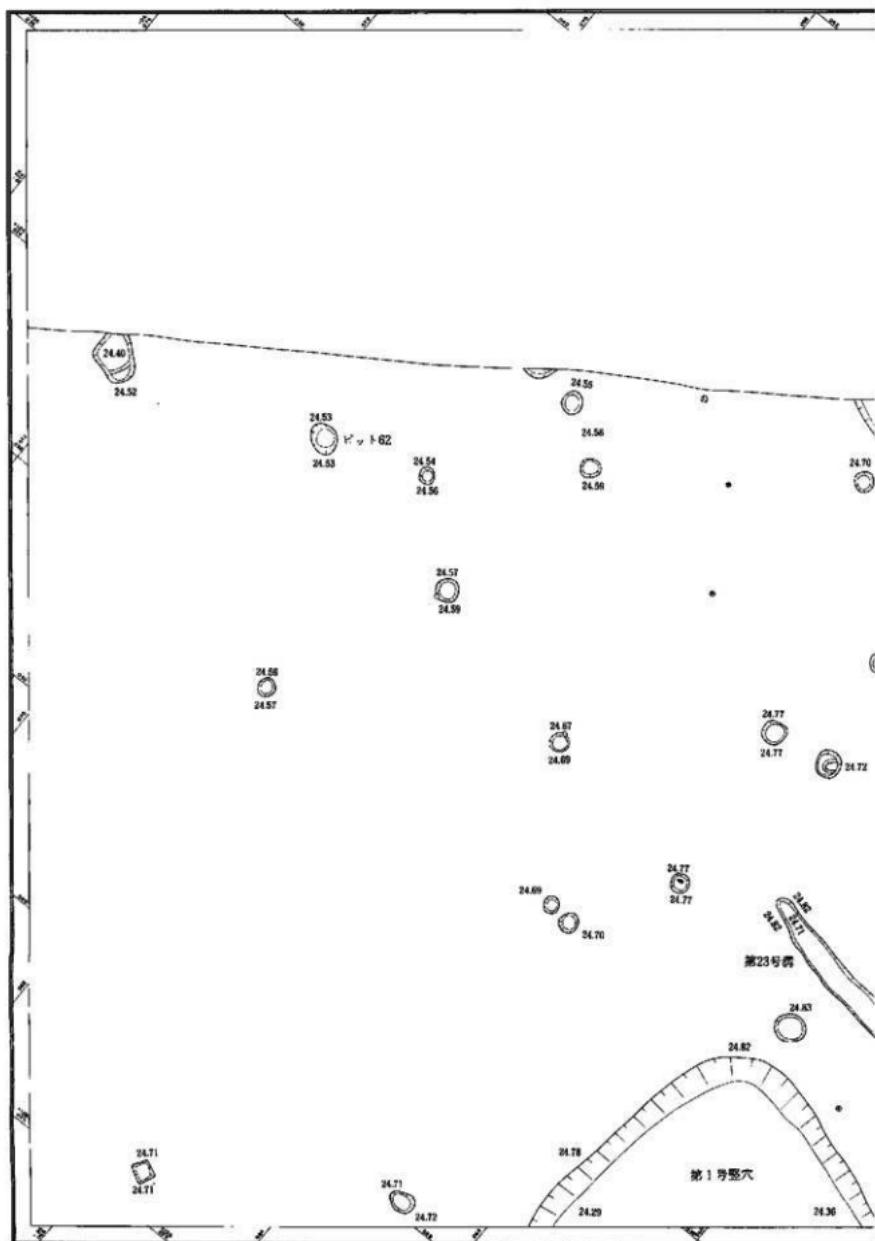


第11図 遺構図 3 (縮尺 1/60)

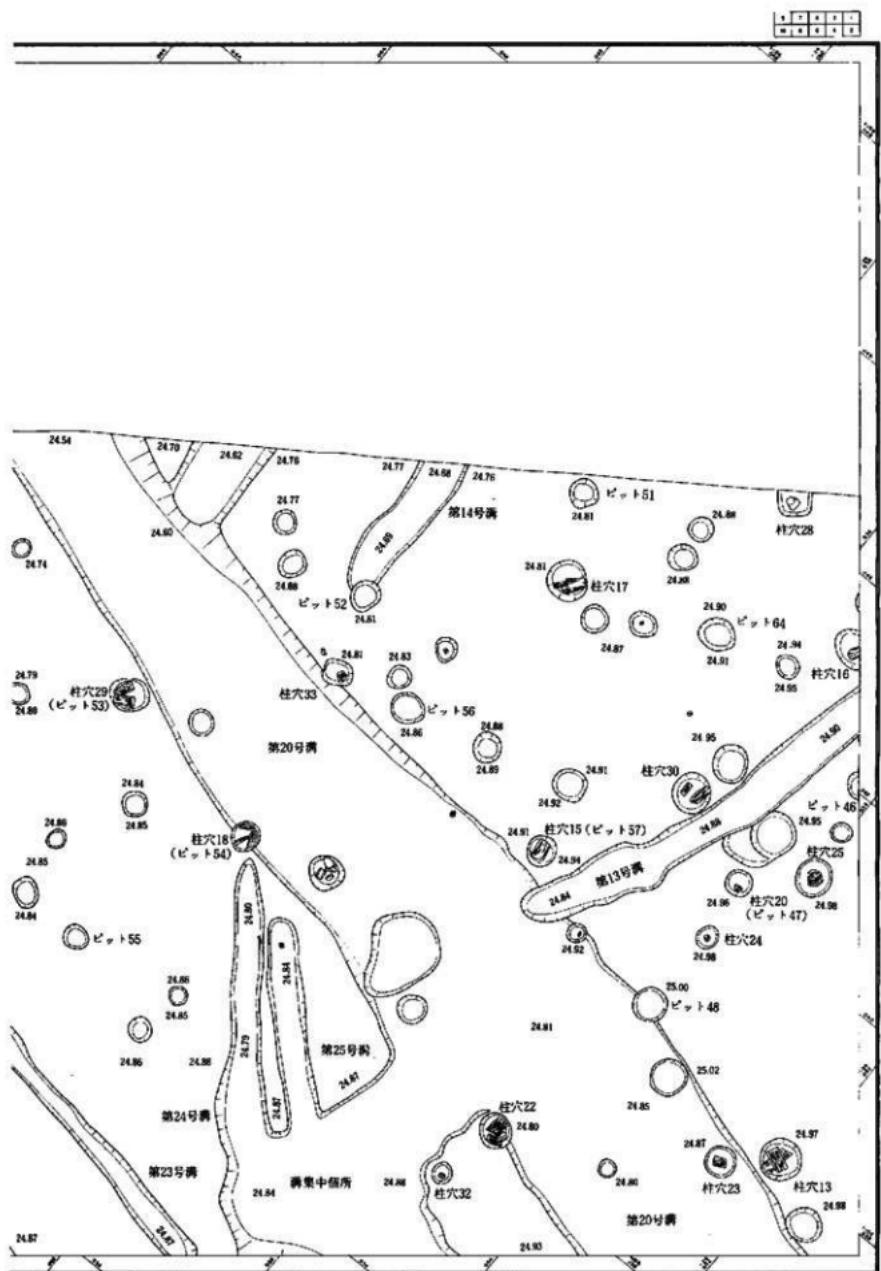


第12図 遺構図4（縮尺 1/60）

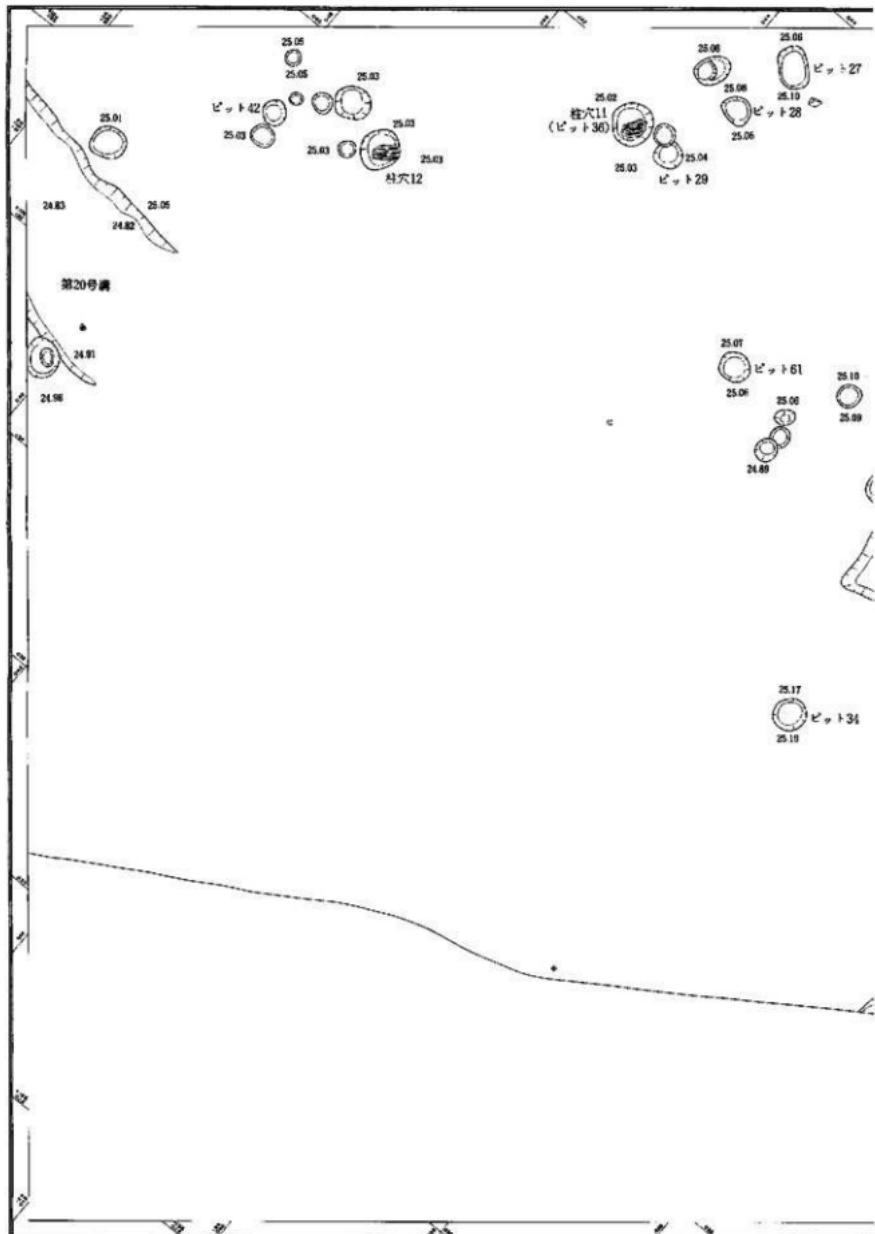


第13図 遺構図 5 (縮尺 1/60)

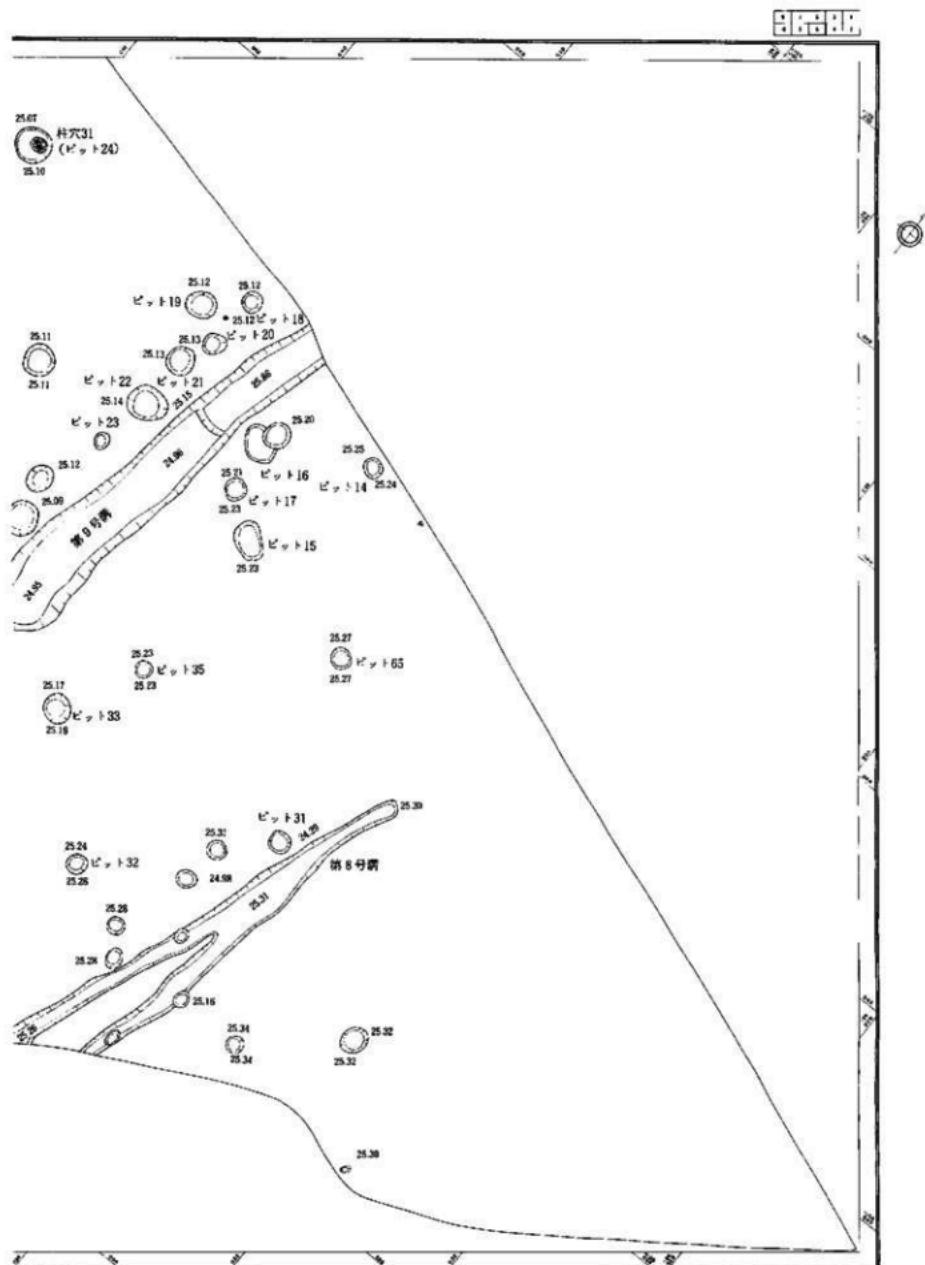


第14図 造構図6（縮尺 1/60）

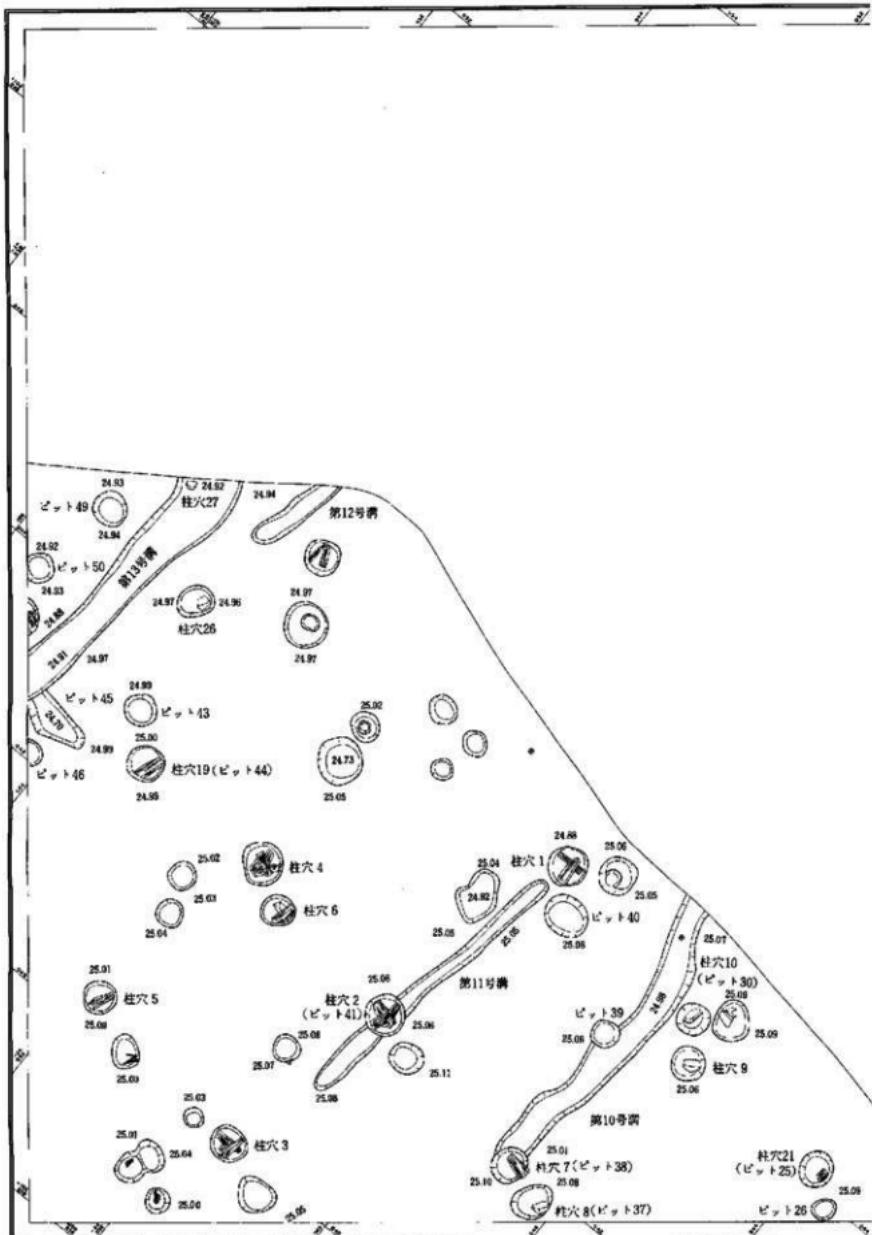


第15図 遺構図 7 (縮尺 1/60)

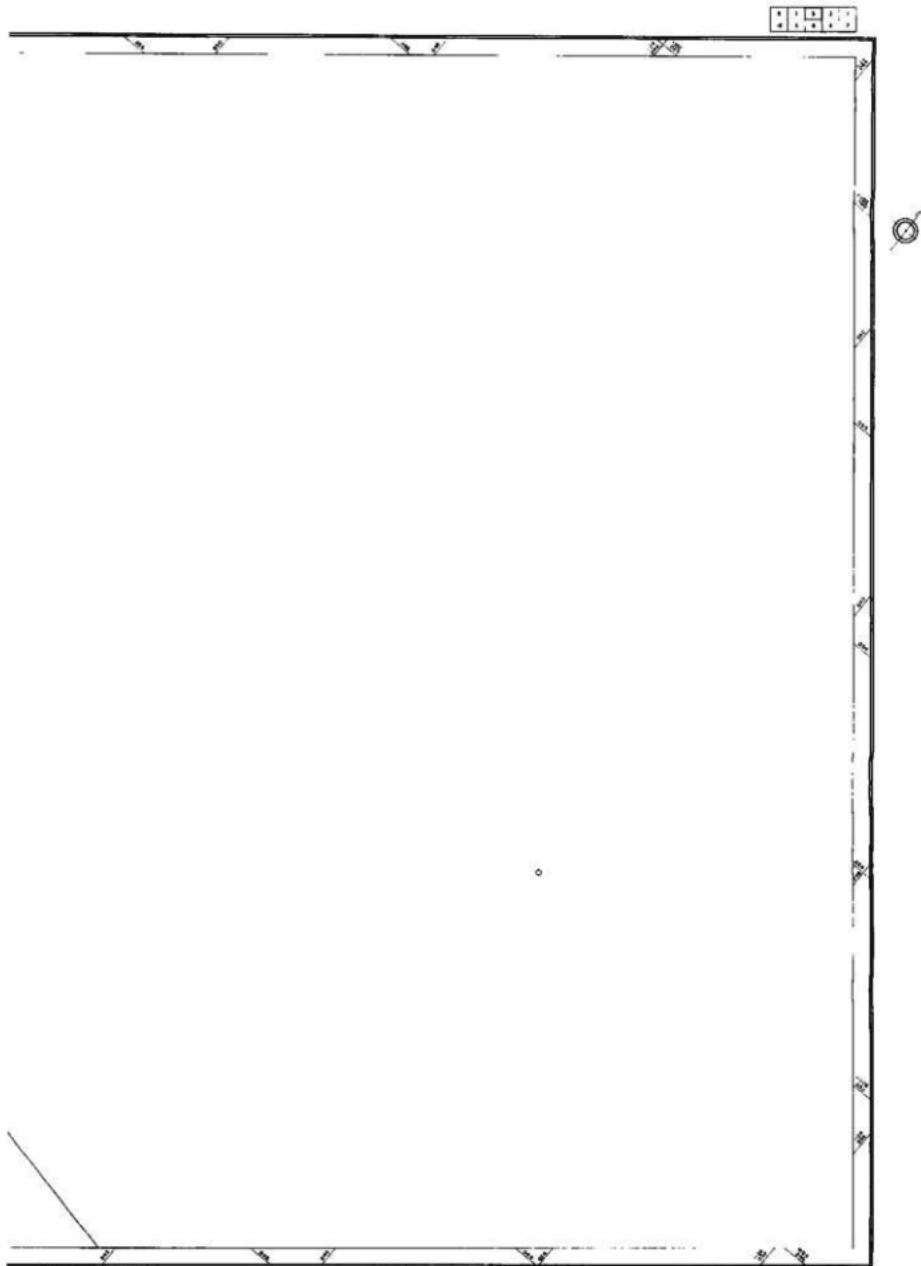


第16図 遺構図 8 (縮尺 1/60)

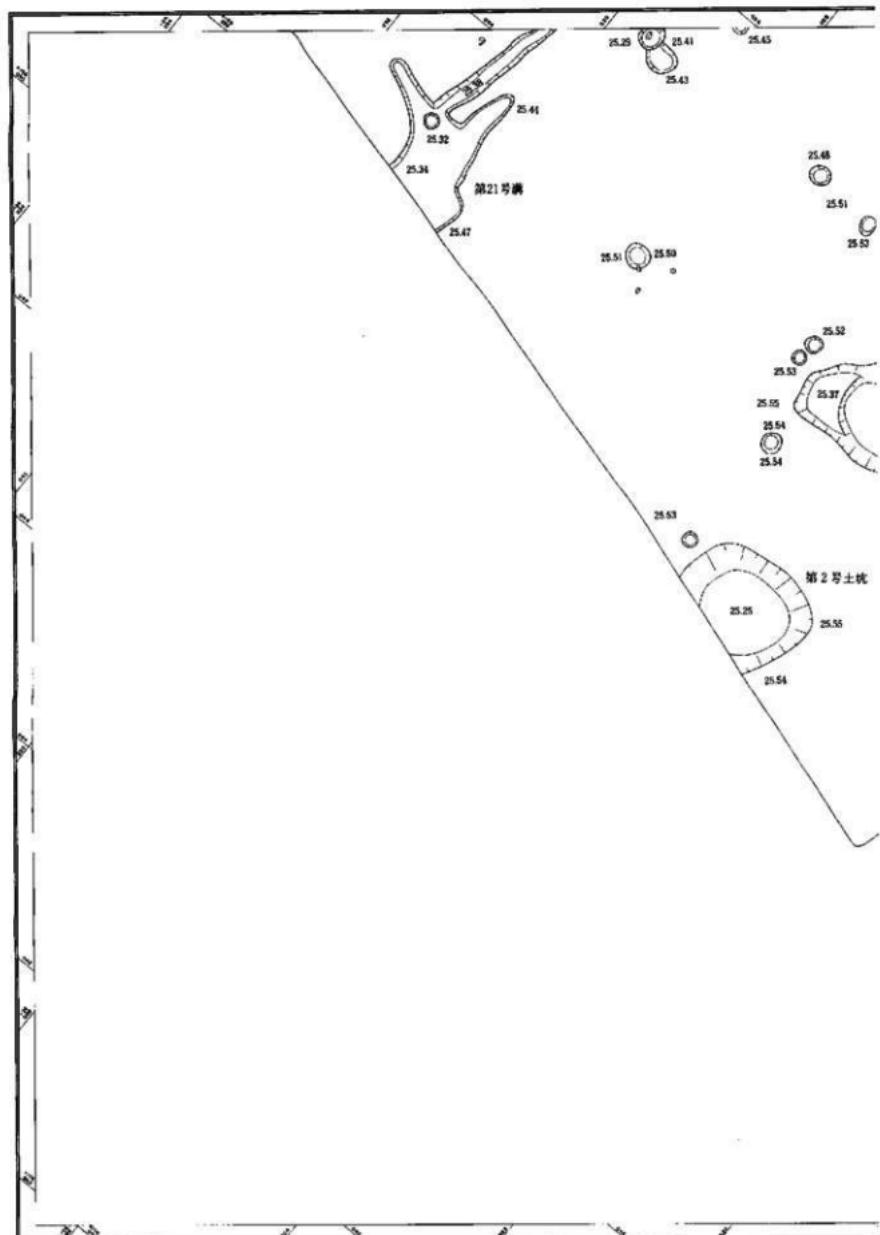


第17圖 遺構圖 9 (縮尺 1/60)

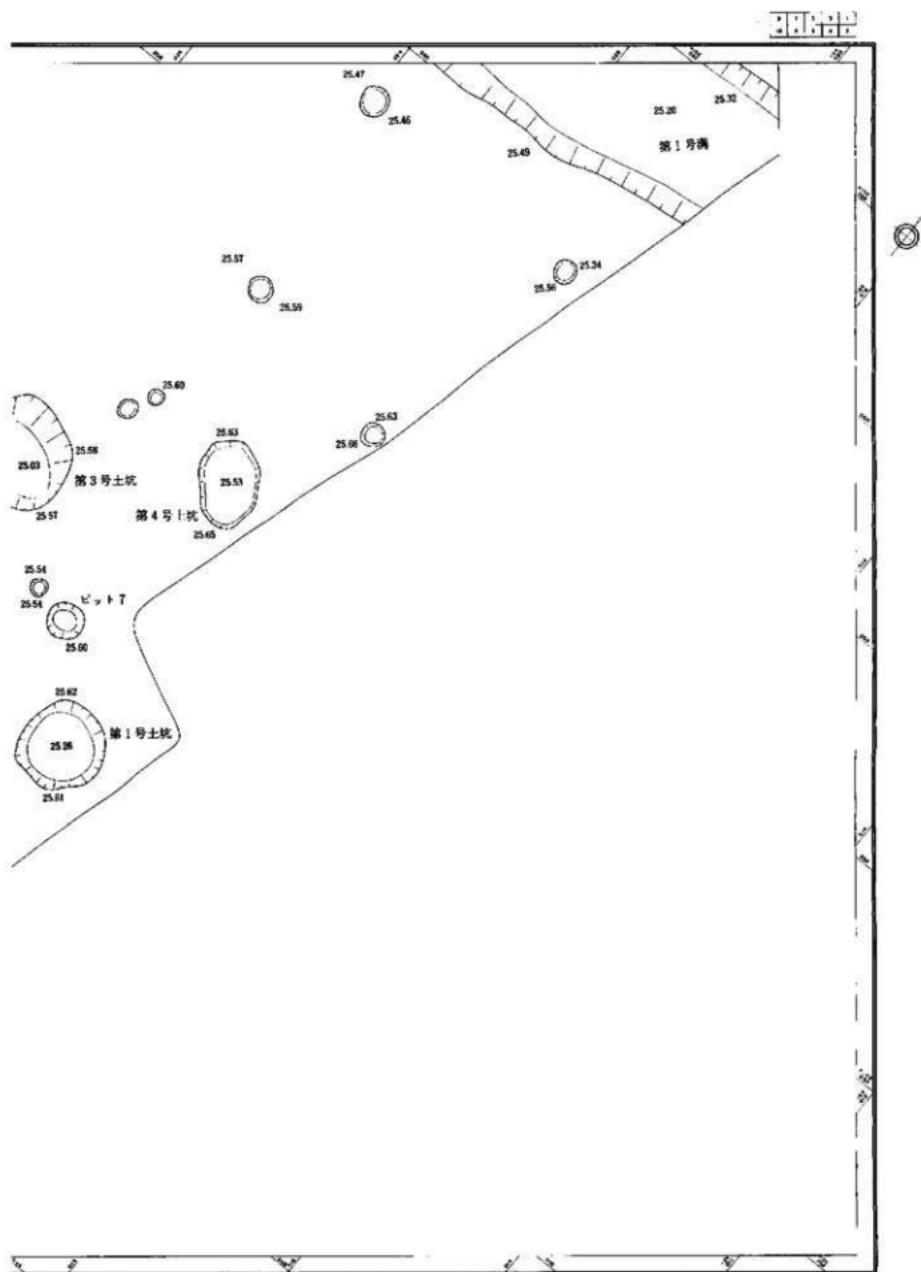


第18図 遺構図10（縮尺 1/60）

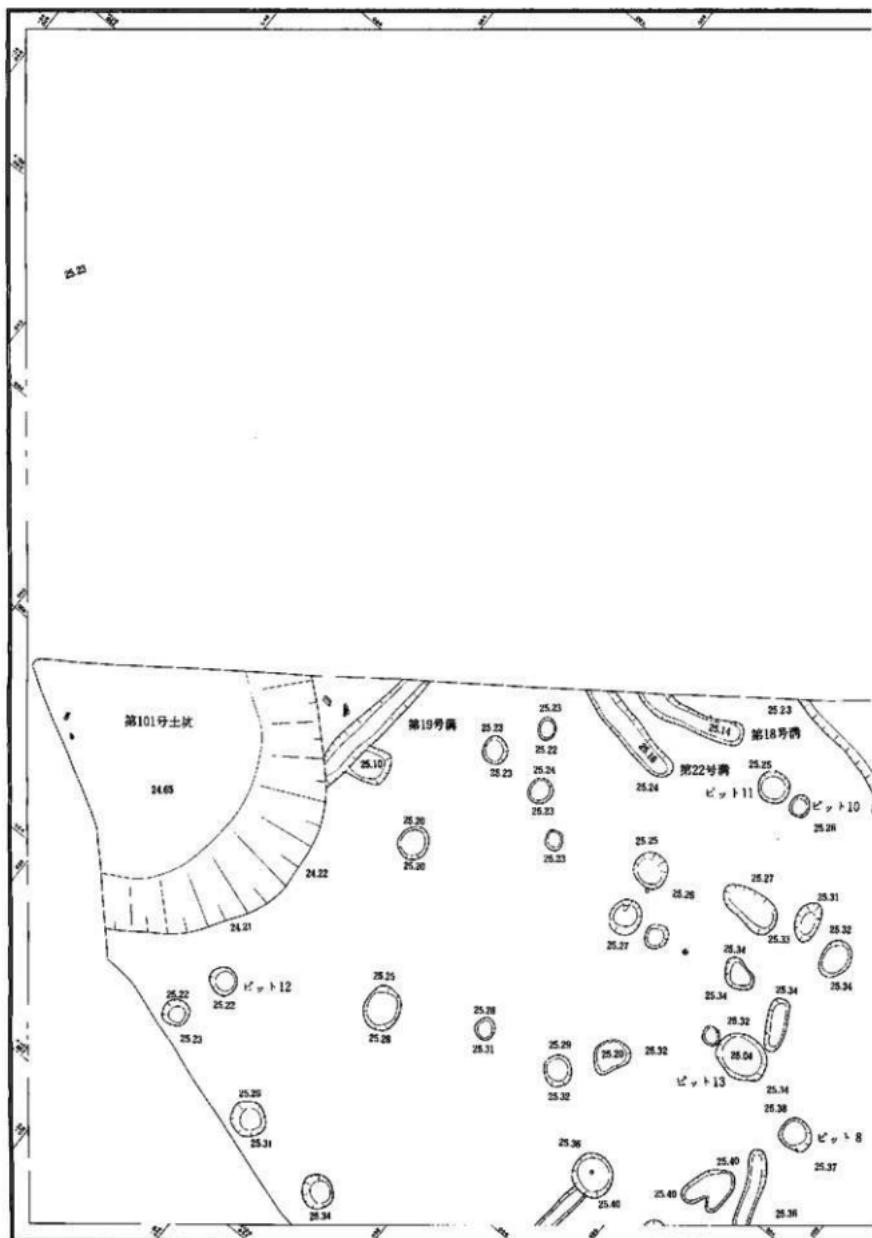


第19図 遺構図11 (縮尺 1/60)

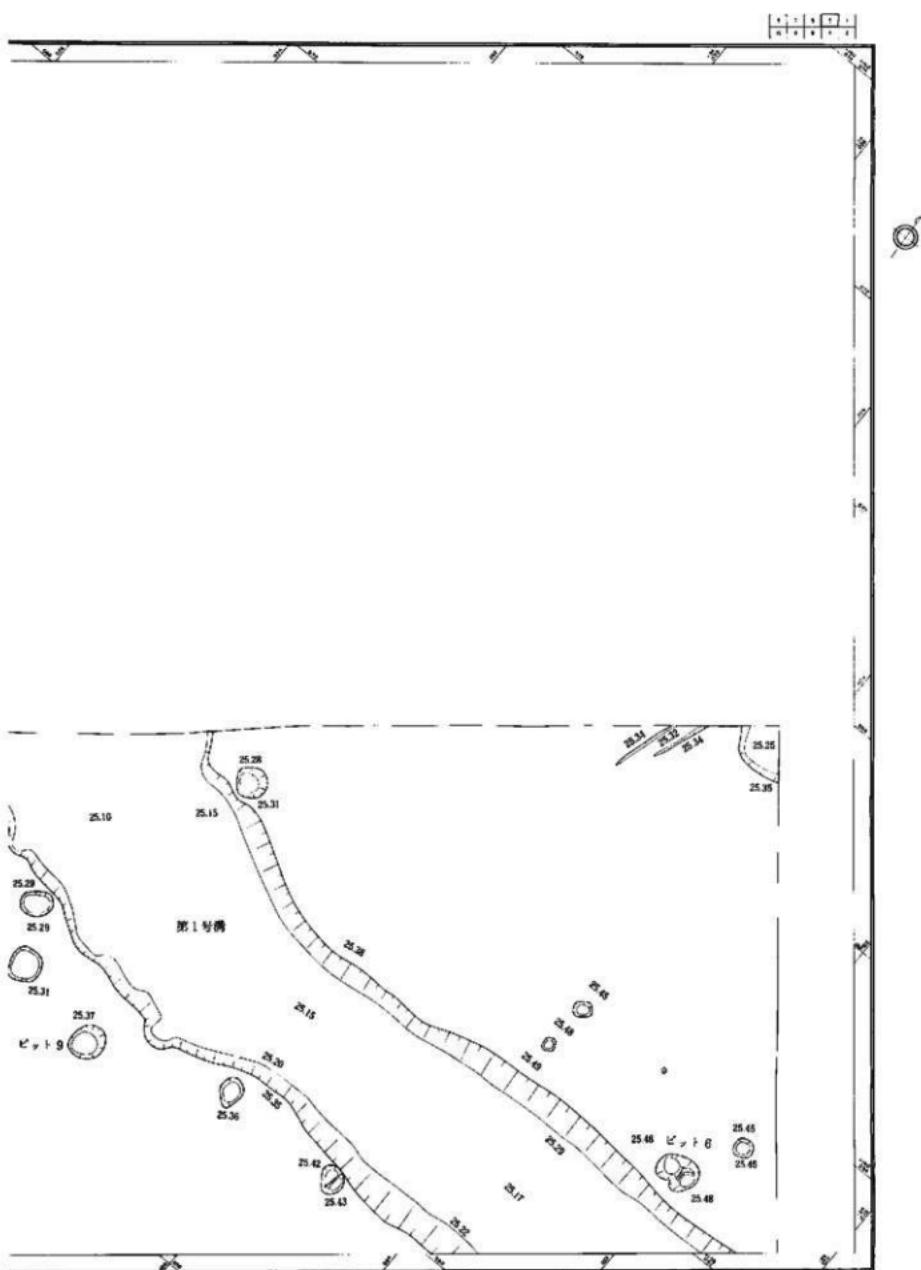


第20図 遺構図12 (縮尺 1/60)

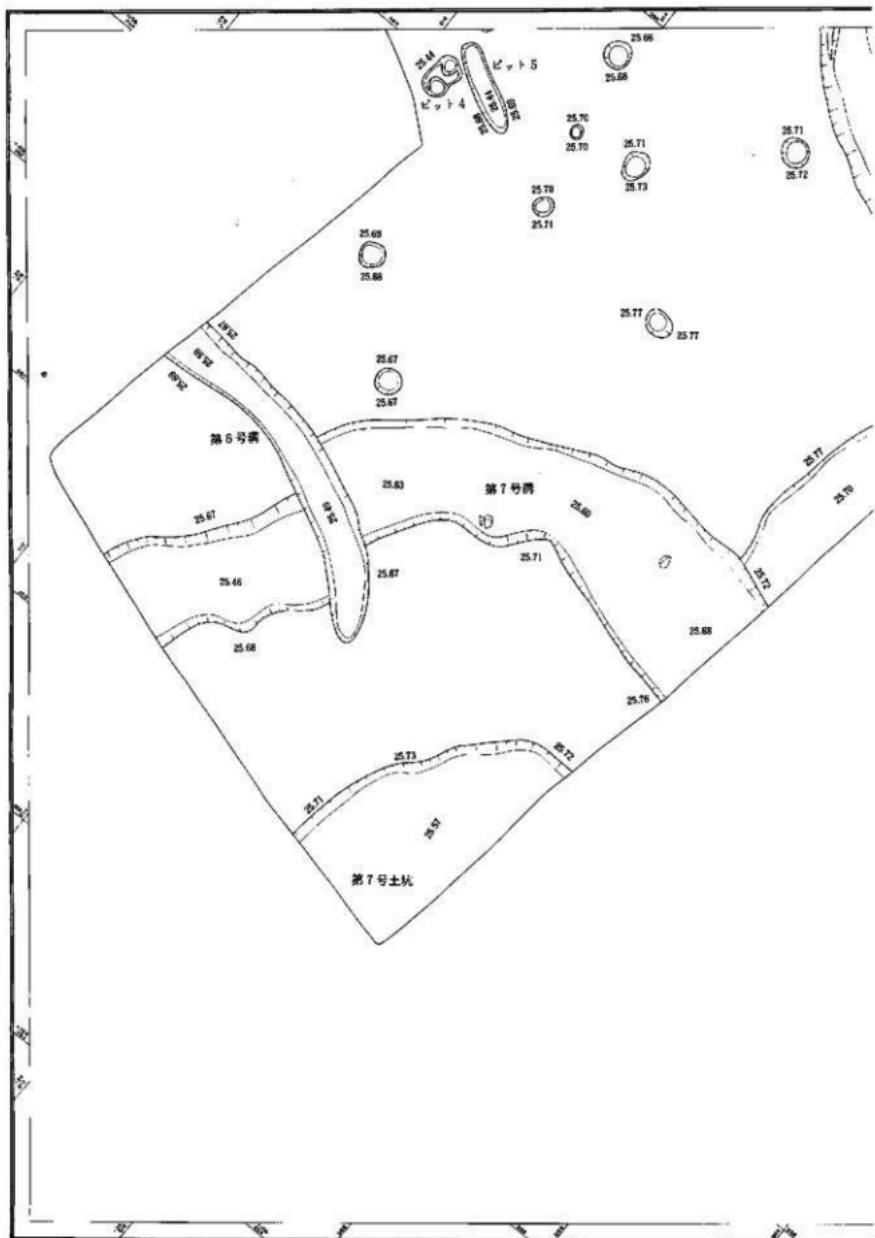


第21図 遺構図13（縮尺 1/60）

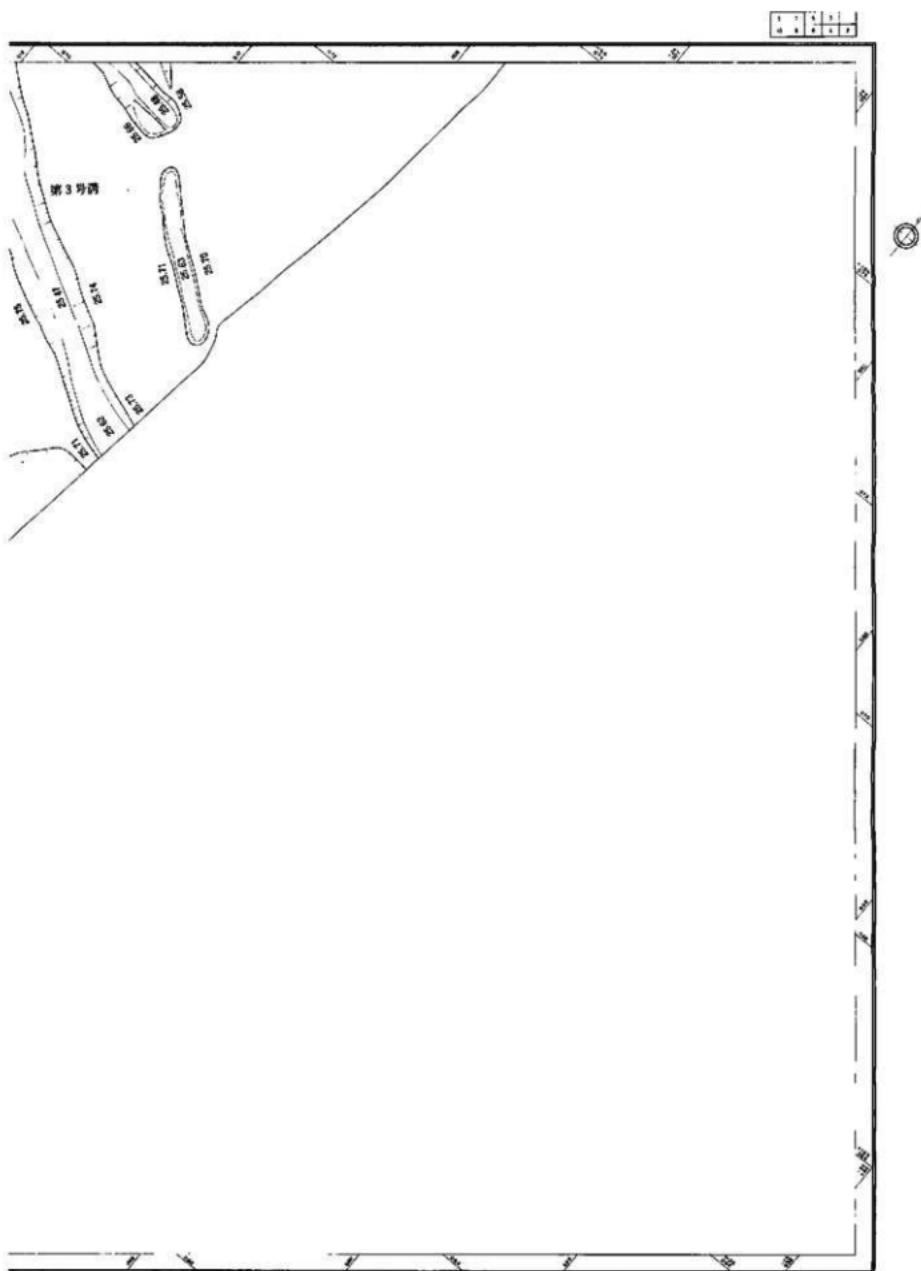

第22図 遺構図14 (縮尺 1/60)

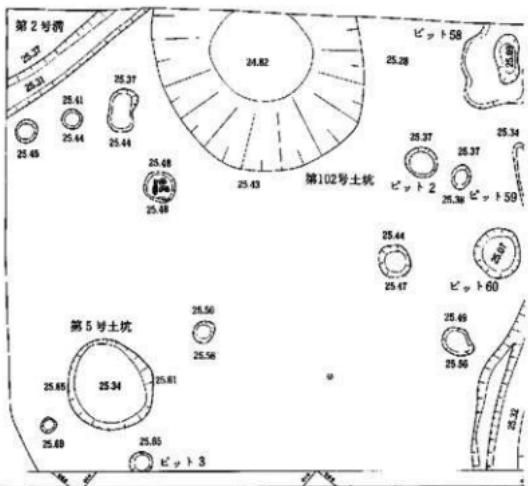


第23図 遺構図15 (縮尺 1/60)

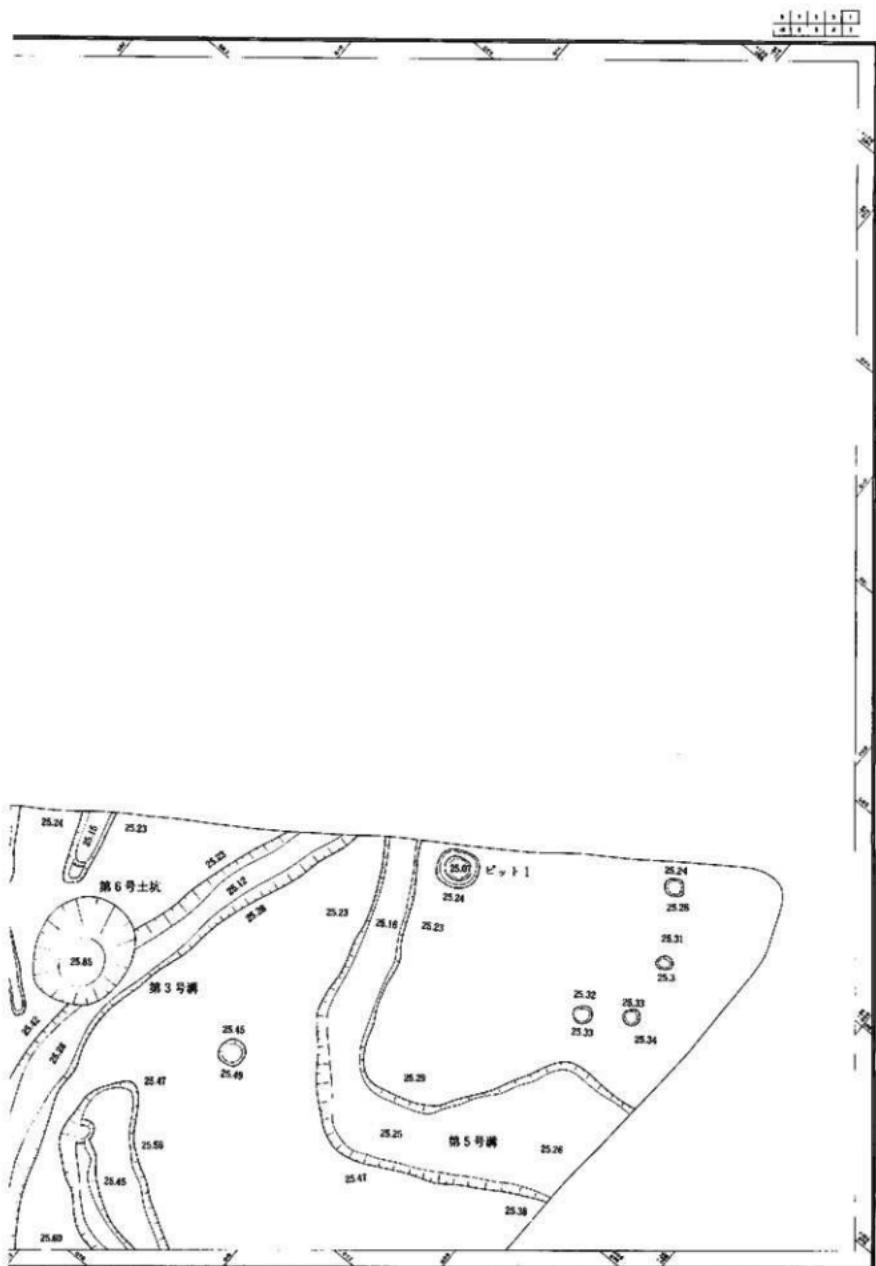


第24図 遺構図16 (縮尺 1/60)


第25圖 植立柱式建物配置図 1



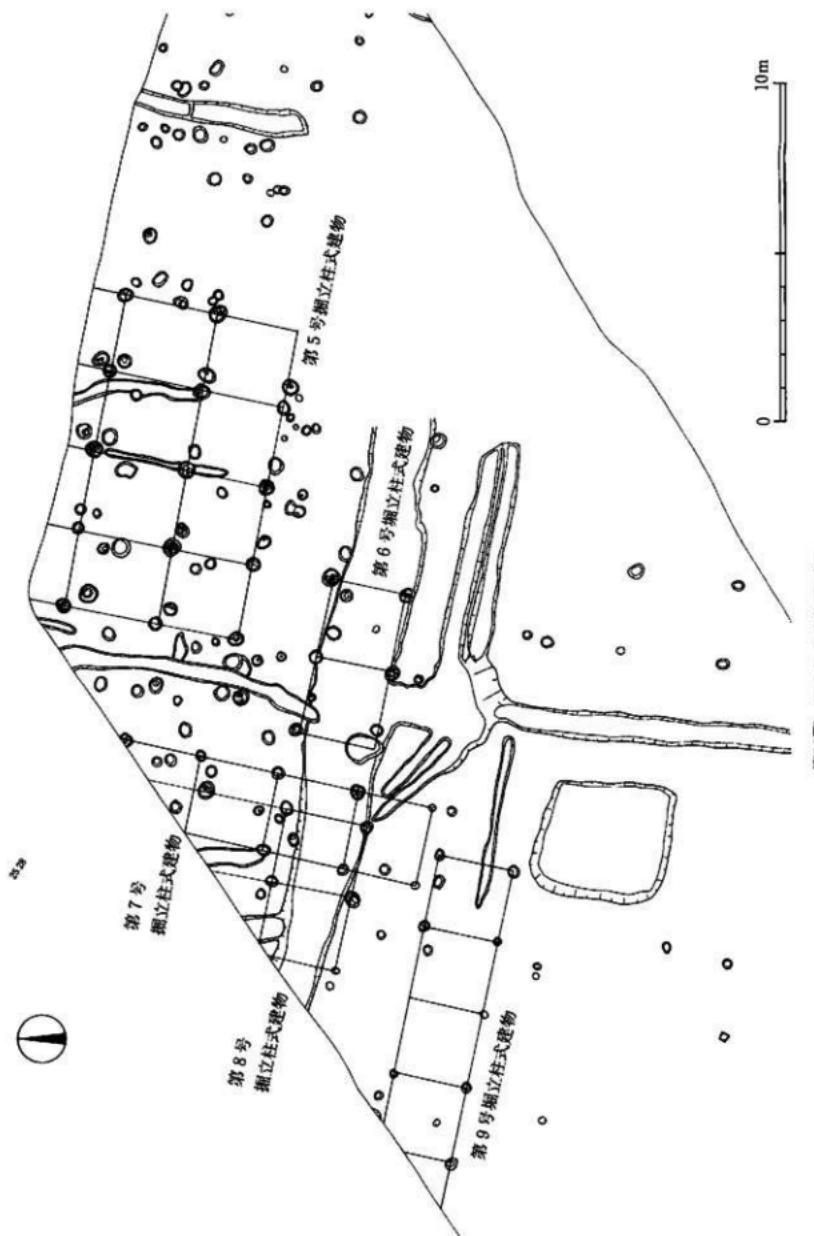


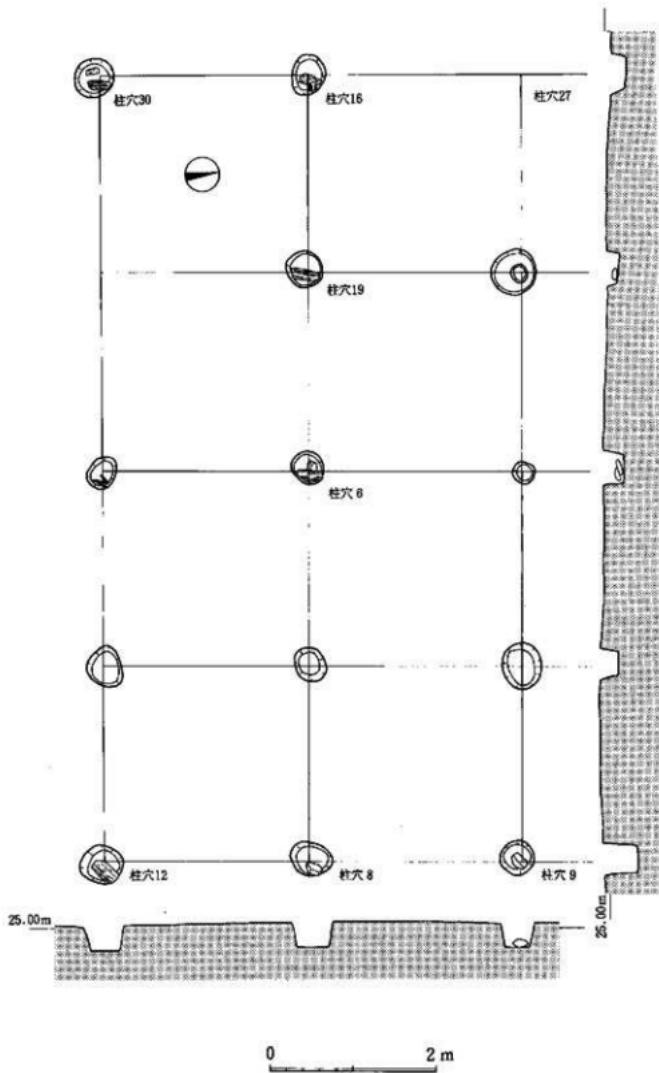


第27図 第1号掘立柱式建物実測図（縮尺 1/60）

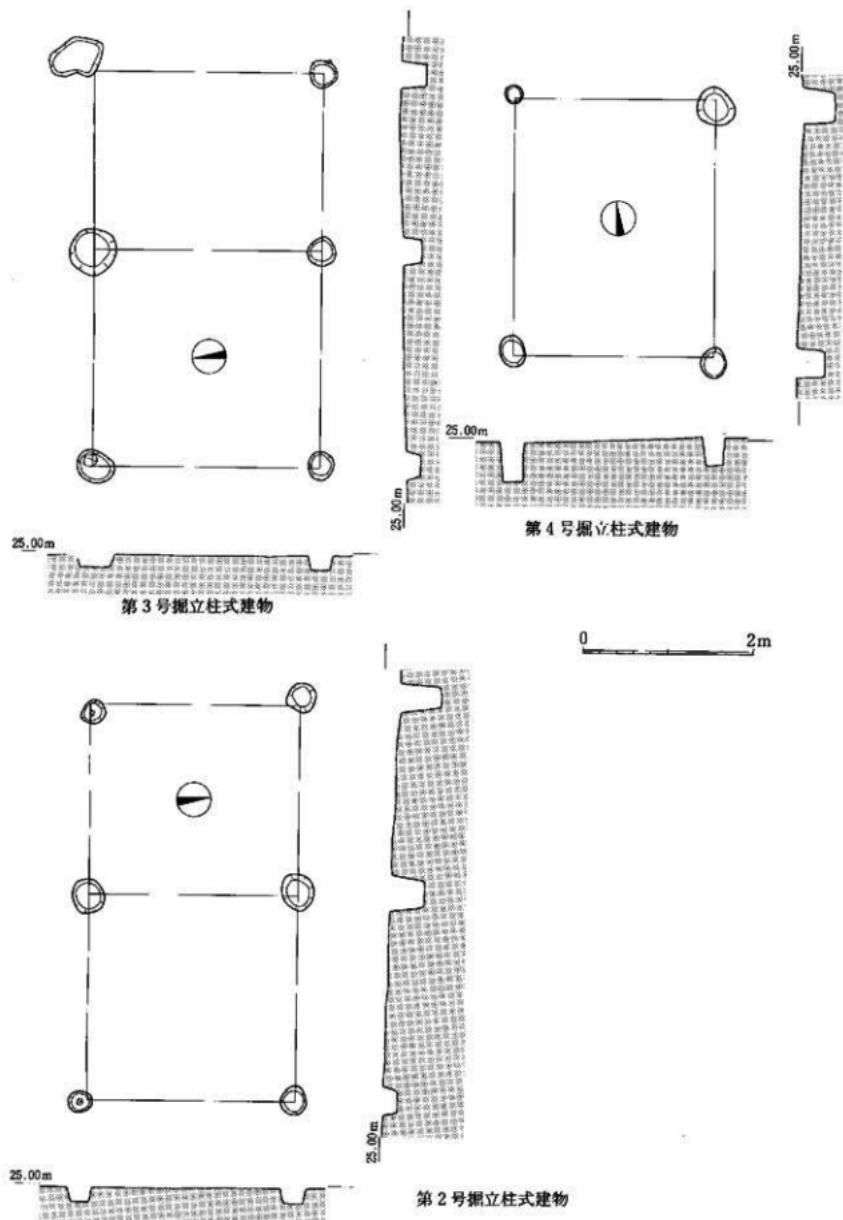


第28図 第2～4号掘立柱式建物火災測図 (縮尺 1/60)

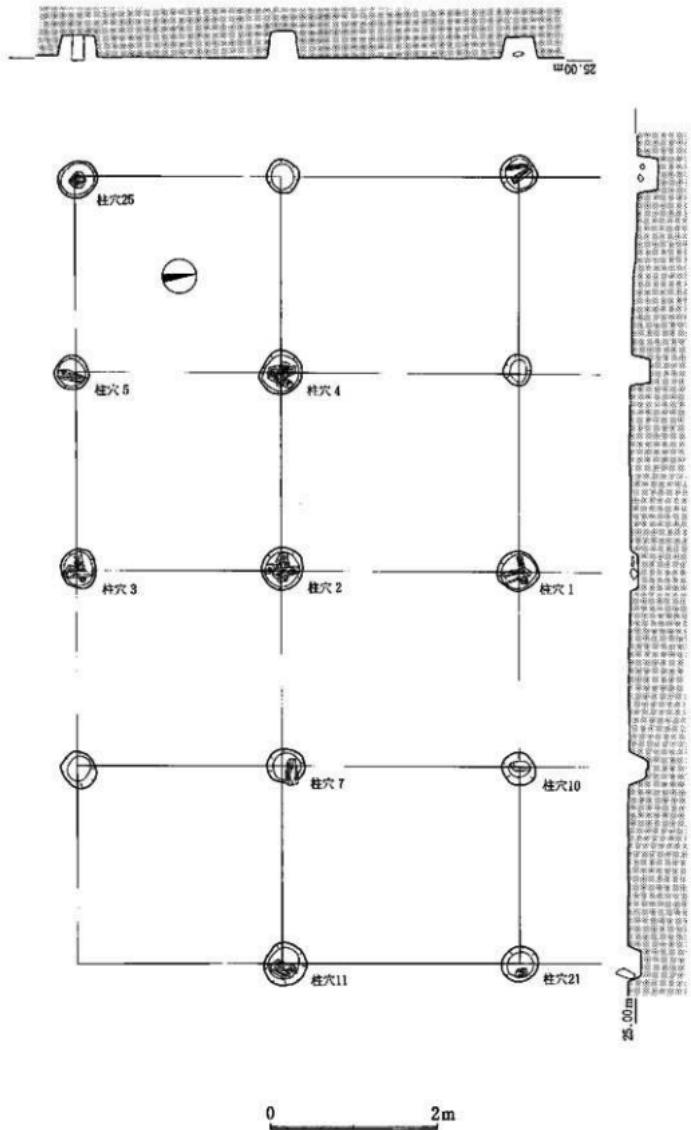


第29图 第5号据立柱式建物実測図（縮尺 1/60）

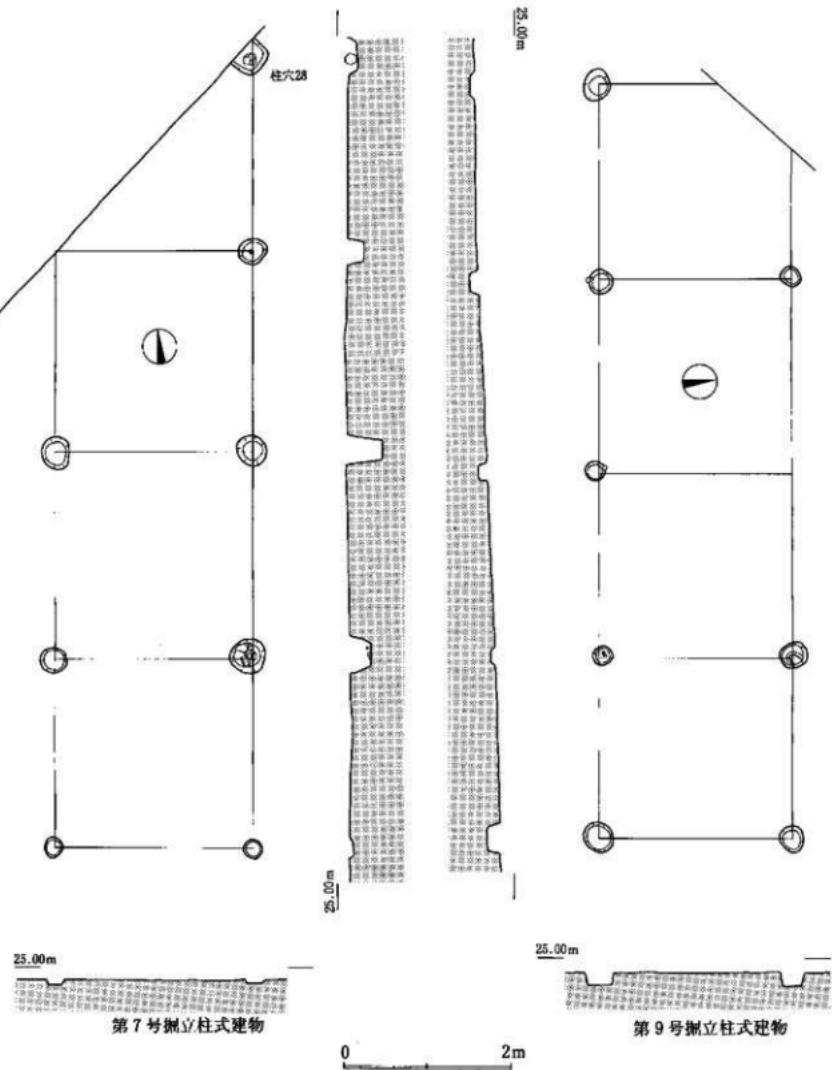


第30図 第7・9号据立柱式建物実測図(縮尺 1/60)

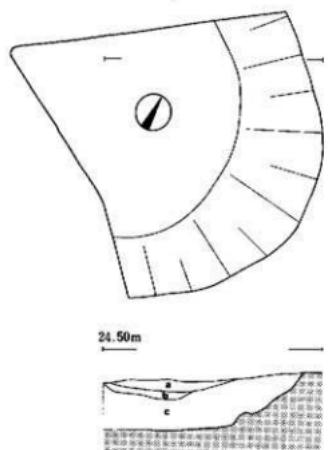

第32図 第101号土坑実測図（縮尺 1/60）

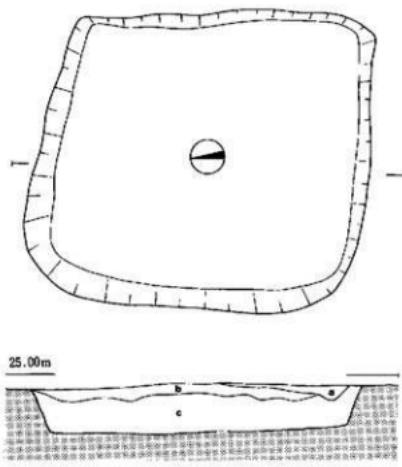


第33図 第1号竪穴実測図（縮尺 1/60）

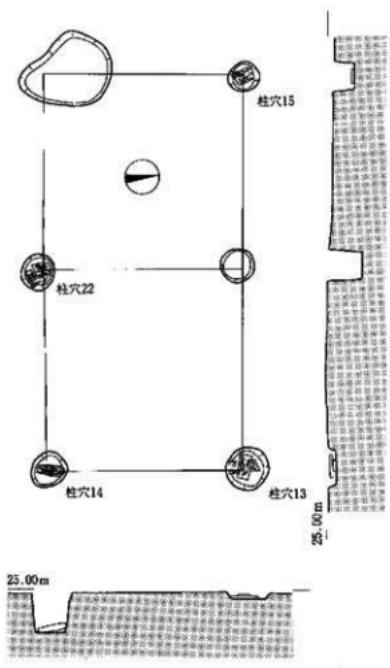


第6号掘立柱式建物

0 2m

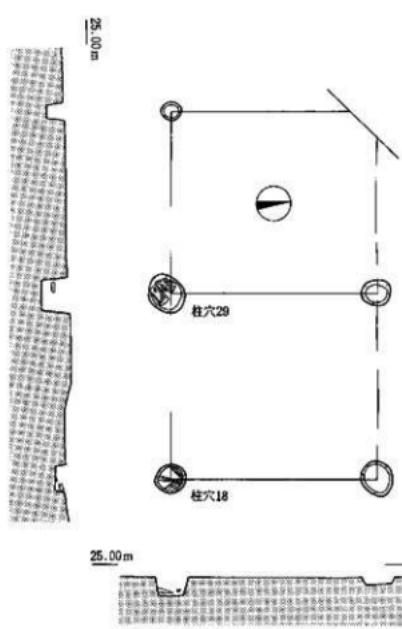


第8号掘立柱式建物


第31図 第6・8号掘立柱式建物実測図（縮尺 1/60）

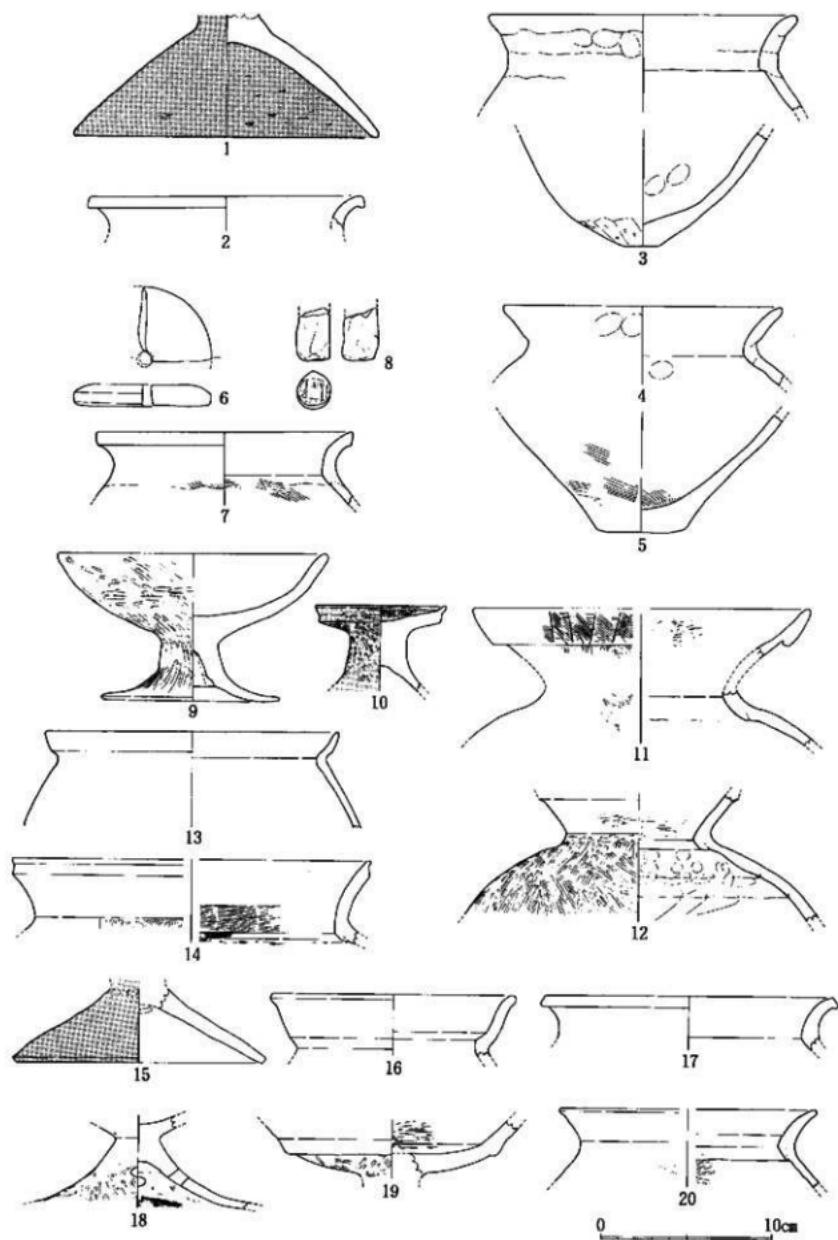


第34図 遺構出土土器実測図（縮尺 1/3）

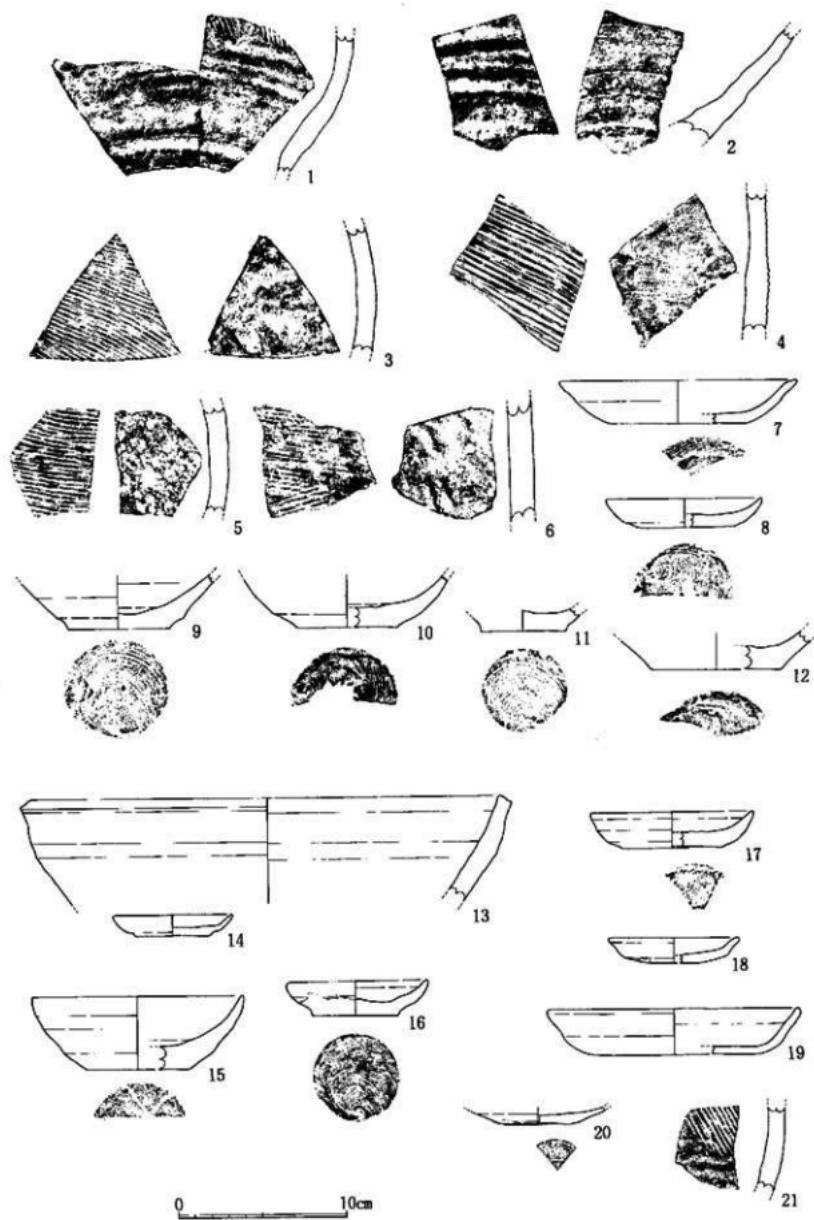

第35圖 土坑・整穴出土土器実測図（縮尺 1/3）

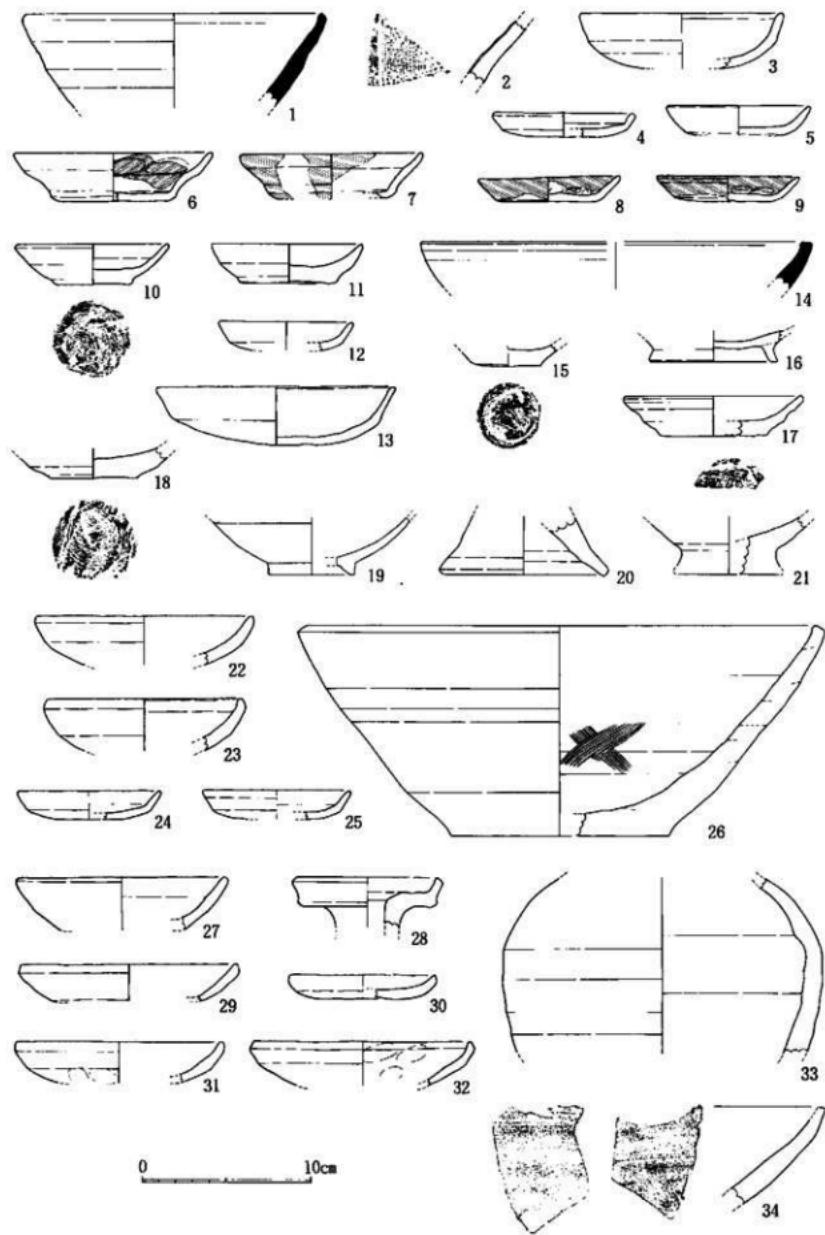


第36図 満・ピット出土土器実測図（縮尺 1/3）


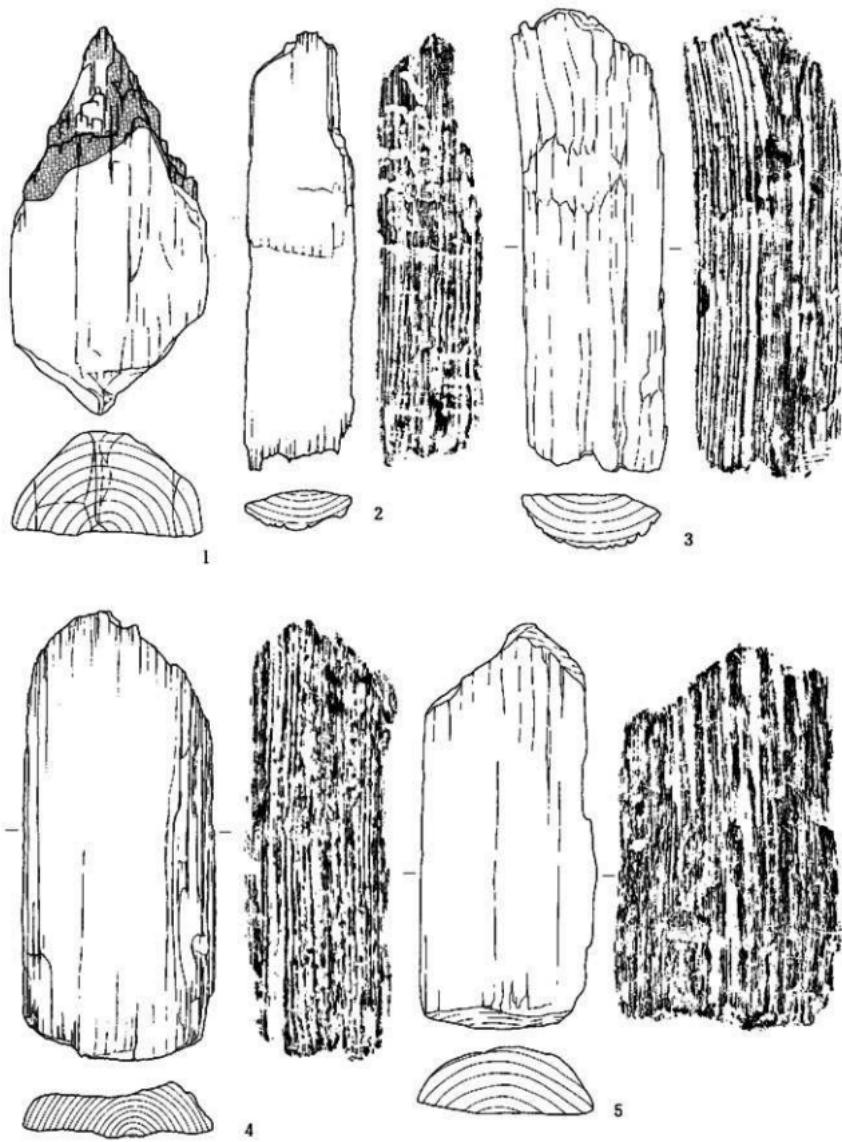


0 10cm

第37図 柱穴1出上柱痕・礫板実測図(縮尺1/4)

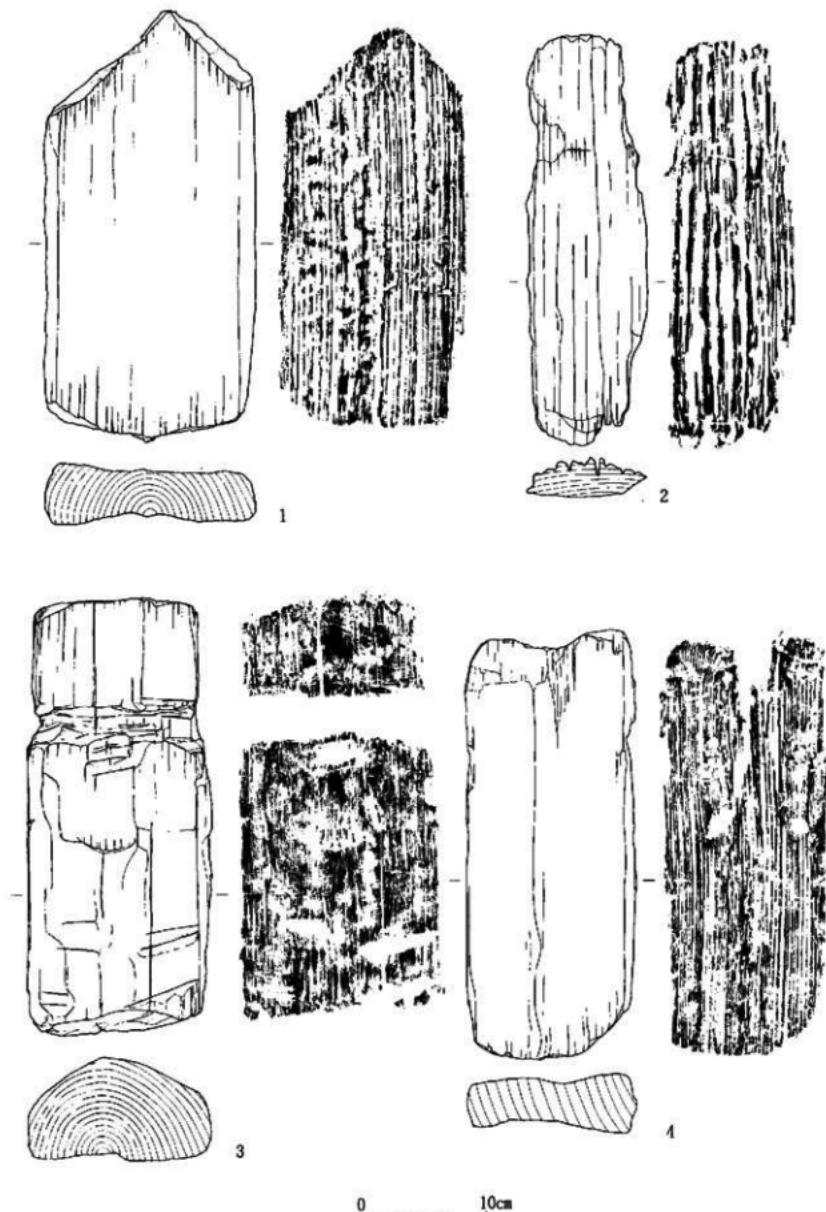


第38図 柱穴 1・2 出土櫛板実測図 (1 柱穴 1、2~4 柱穴 2、縮尺 1/4)

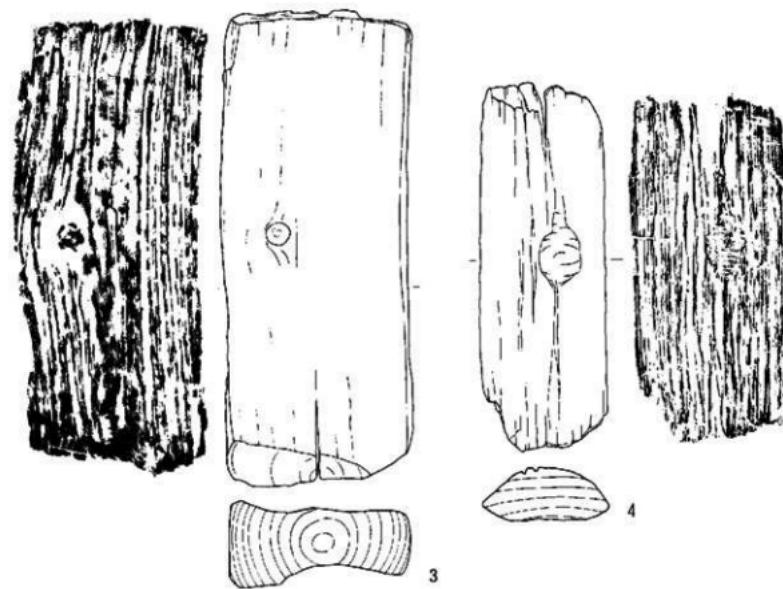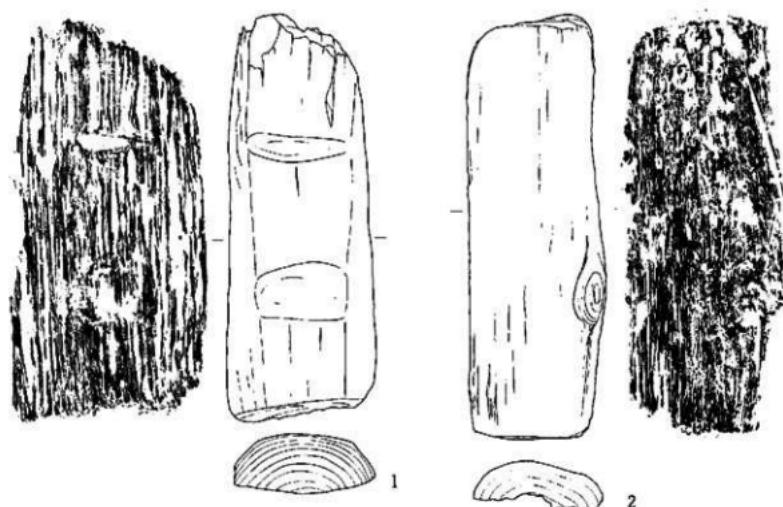


0 10cm


第39圖 柱穴4・5出土硬板實測圖（1～3 柱穴4、4 柱穴5、縮尺1/4）

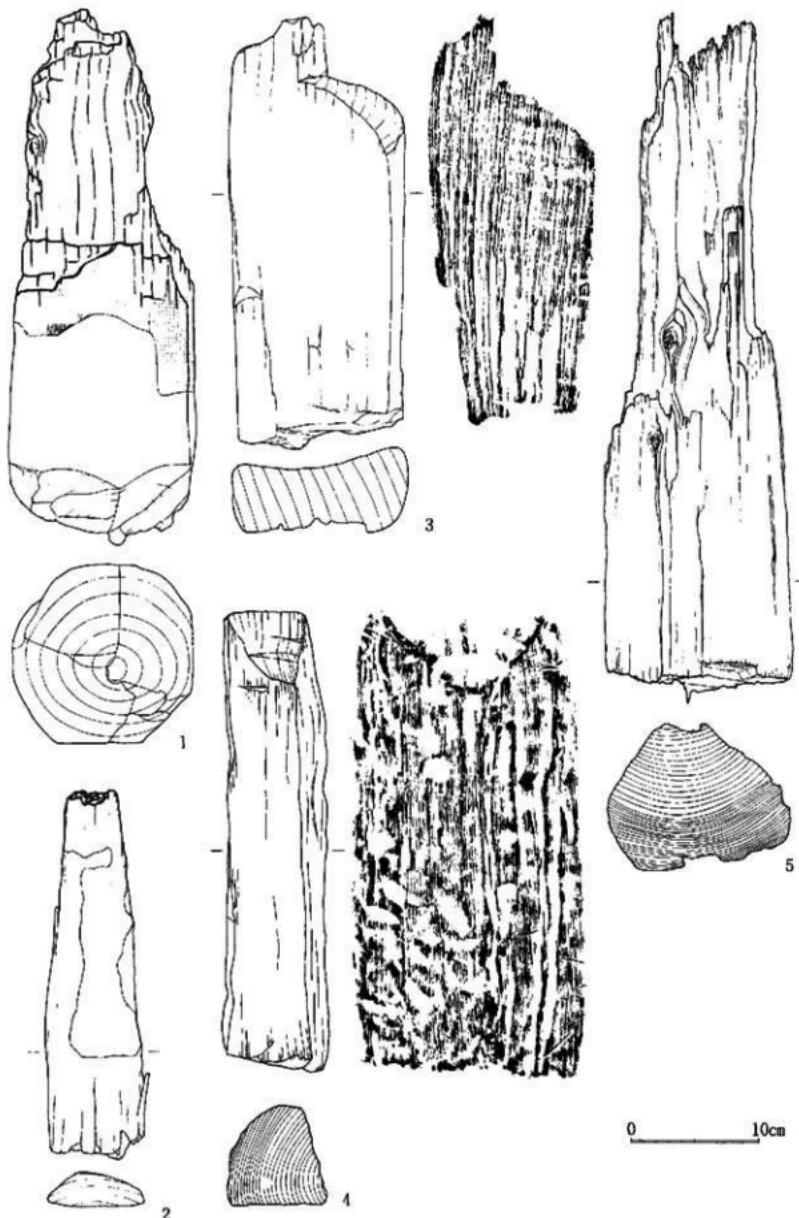



第40圖 柱穴 3・6・24出土柱痕・礎板尖測圖 (1・2 柱穴 3、3・4 柱穴 6、5 柱穴24、縮尺 1/4)

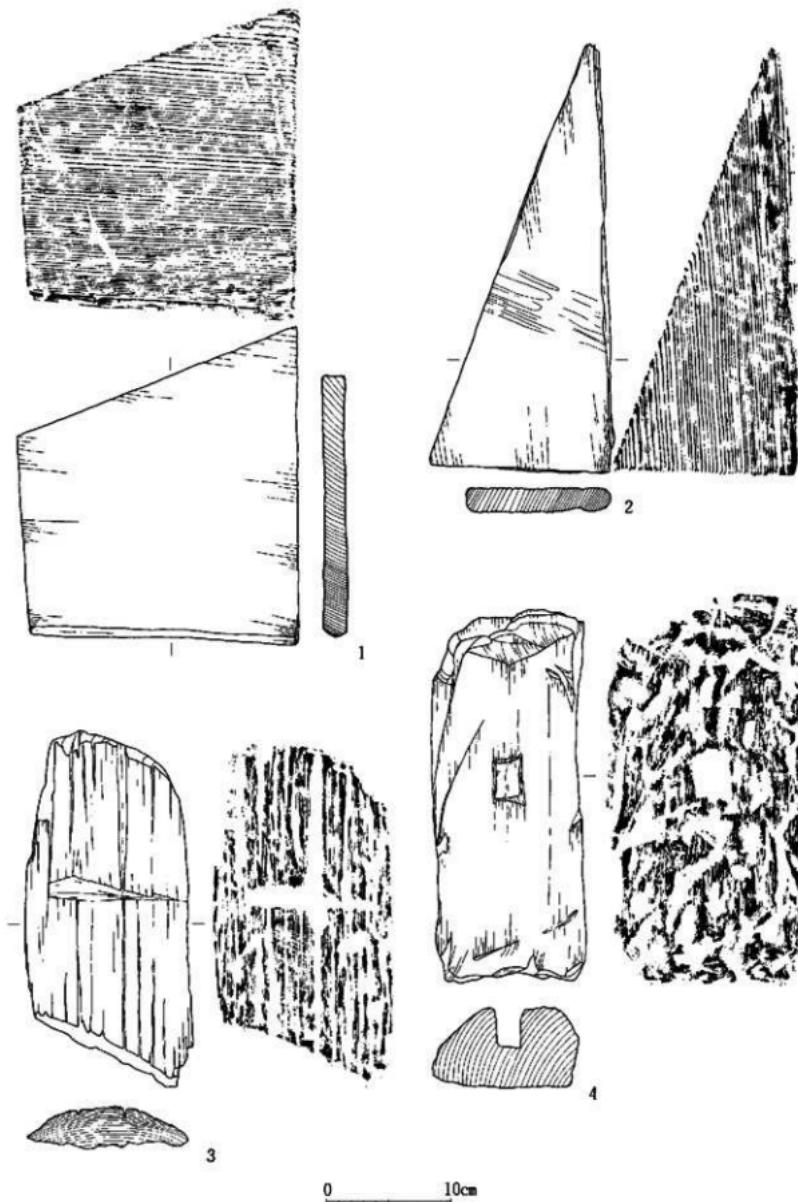


第41図 柱穴6出土礎板実測図（縮尺 1/4）

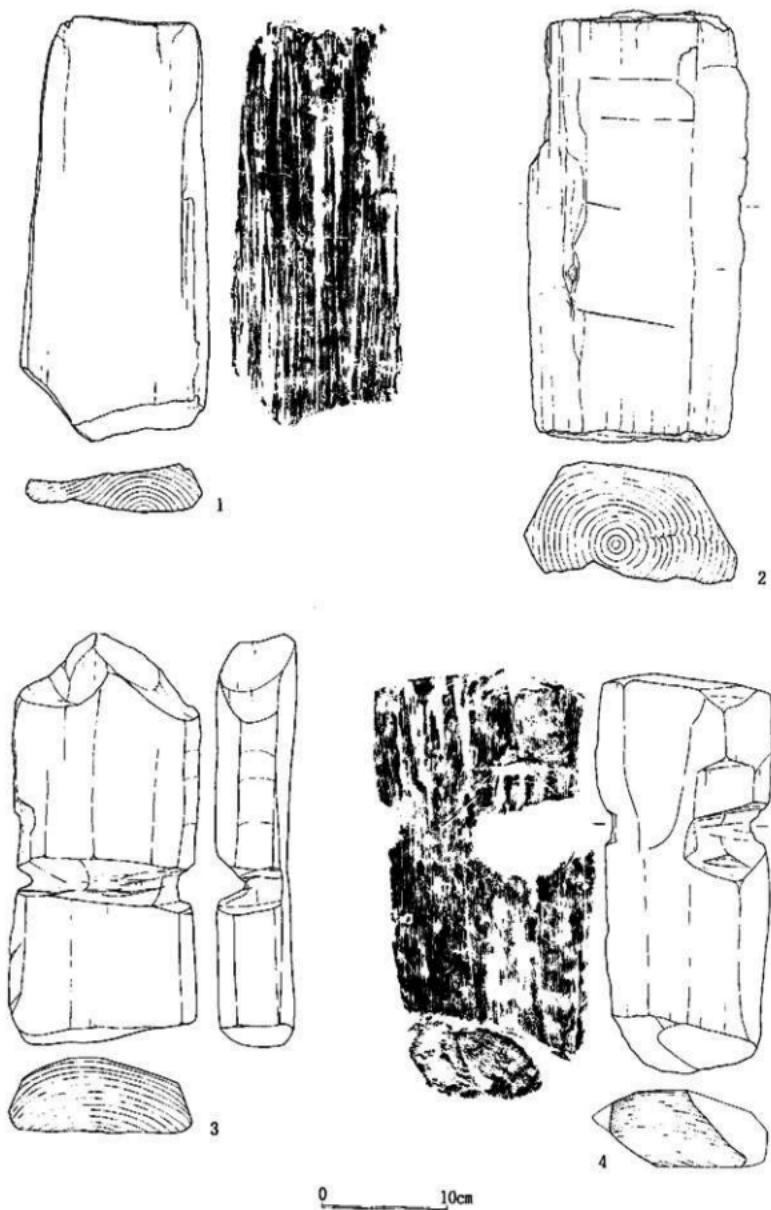


第42図 柱穴7～9出土範板実測図（1・2 柱穴7、3 柱穴8、4 柱穴9、縮尺1/4）

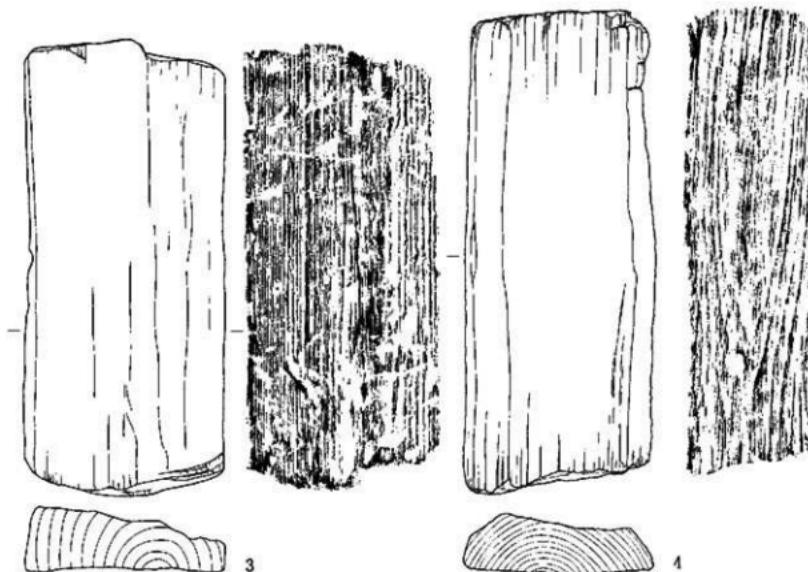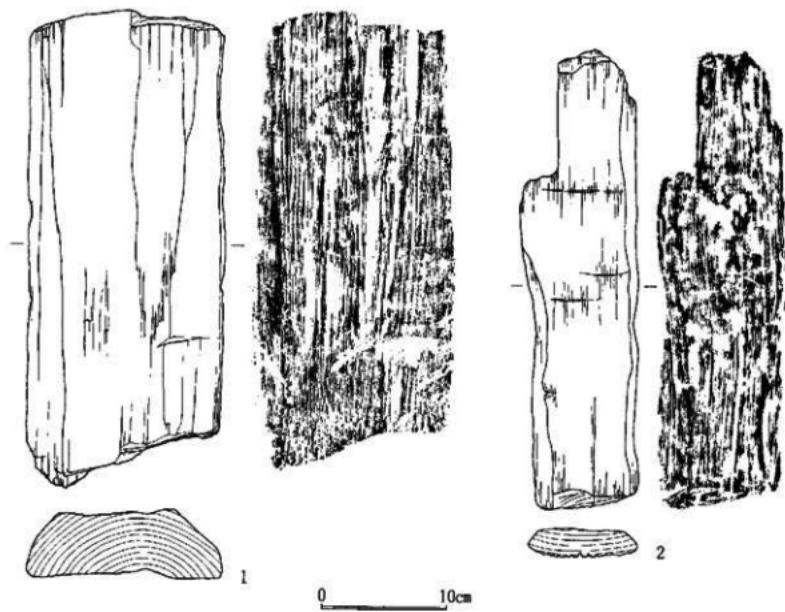


第43図 柱穴10出土檻板実測図 (縮尺 1/4)

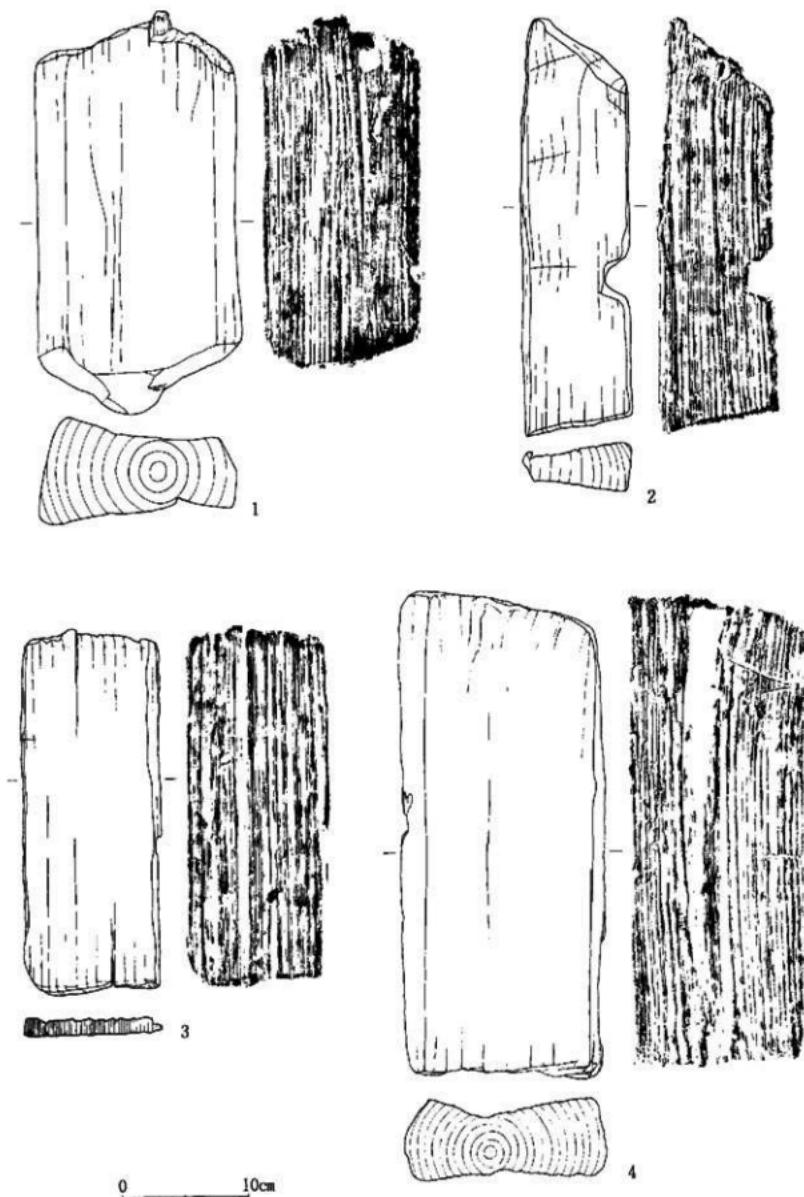


第44図 柱穴11～13出土木板尖測図（1 柱穴11、2 柱穴12、3・4 柱穴13、縮尺 1/4）

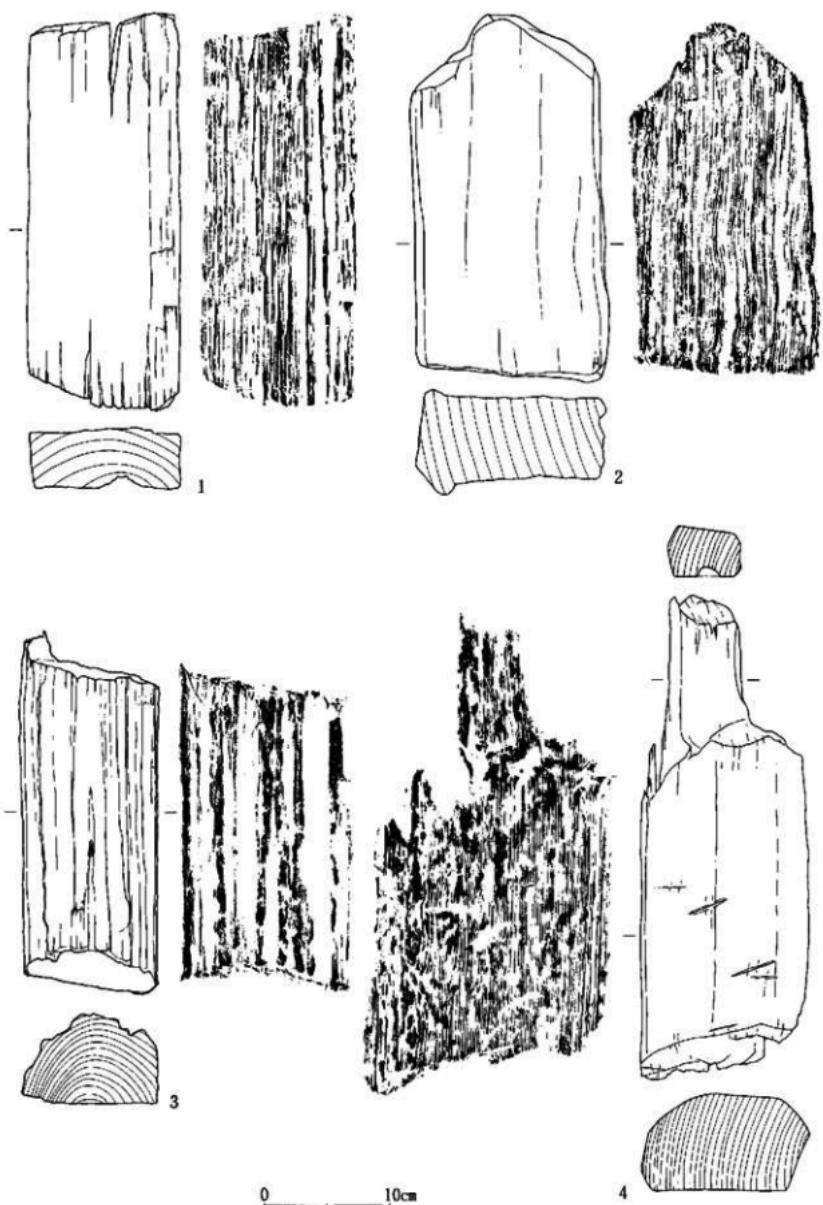


第45図 柱穴14～17出土柱底・礎板実測図 (1 柱穴14、2 柱穴15、3 柱穴16、4 柱穴17、縮尺 1/4)

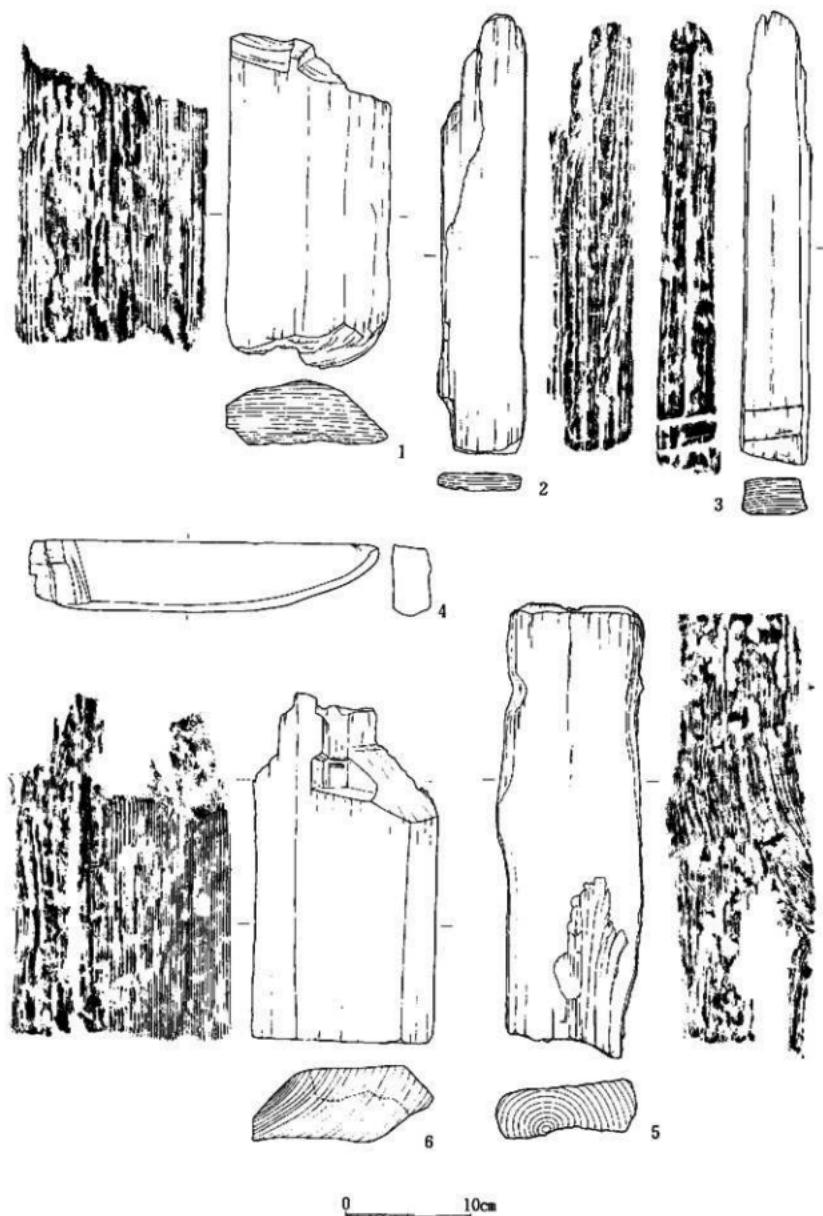


第46図 柱穴18~20出土上縦板実測図（1~4 柱穴18、5 柱穴19、6 柱穴20、縮尺1/4）

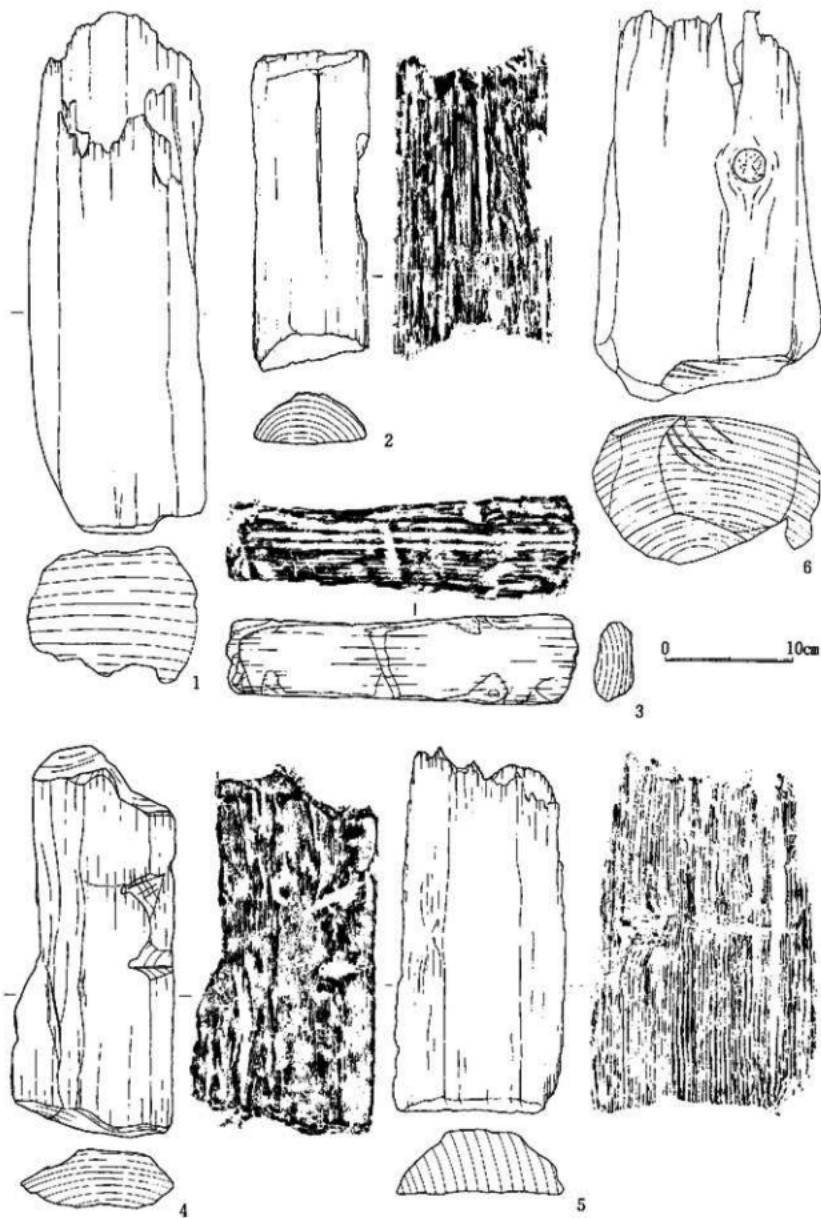


第47図 柱穴21～23出土柱真・礎板実測図 (1 柱穴21、2～5 柱穴22、6 柱穴23、縮尺 1/4)

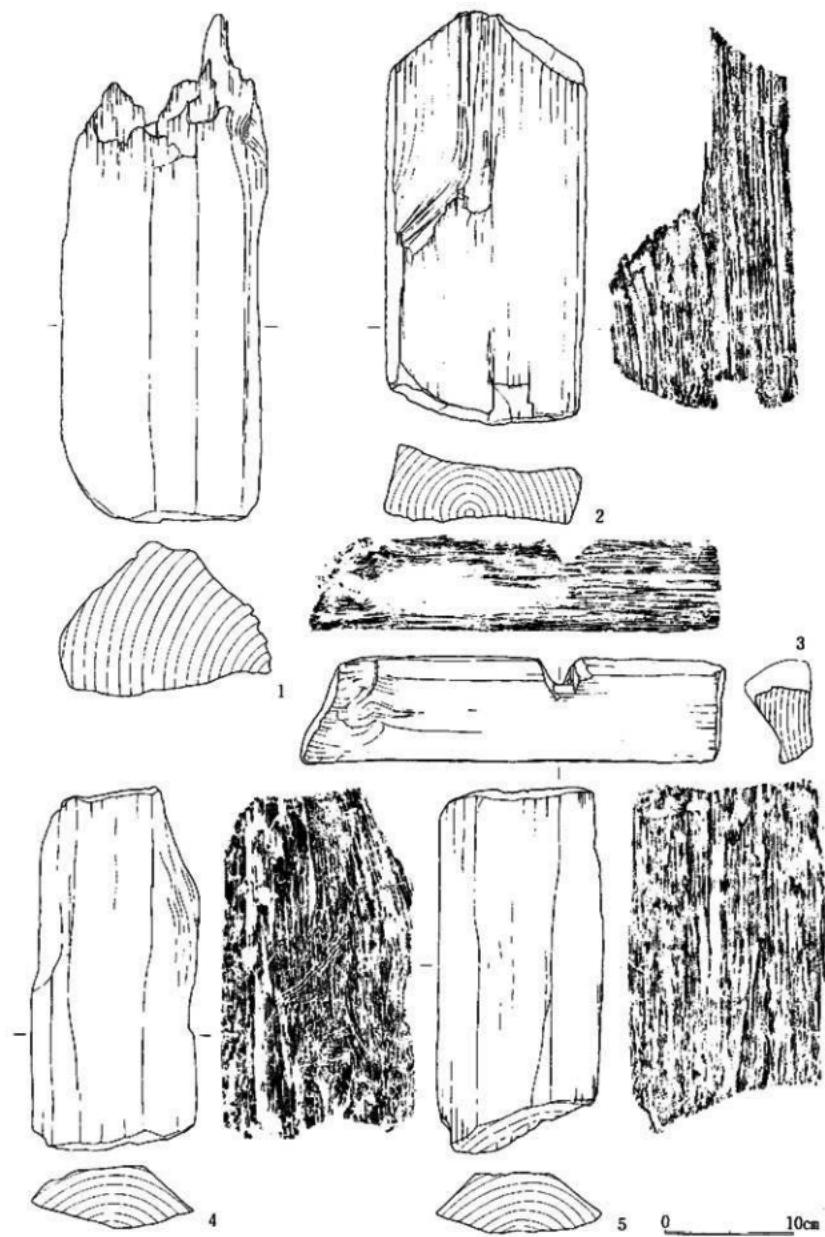


第48図 柱穴22出土柱痕・盤板実測図（縮尺 1/4）

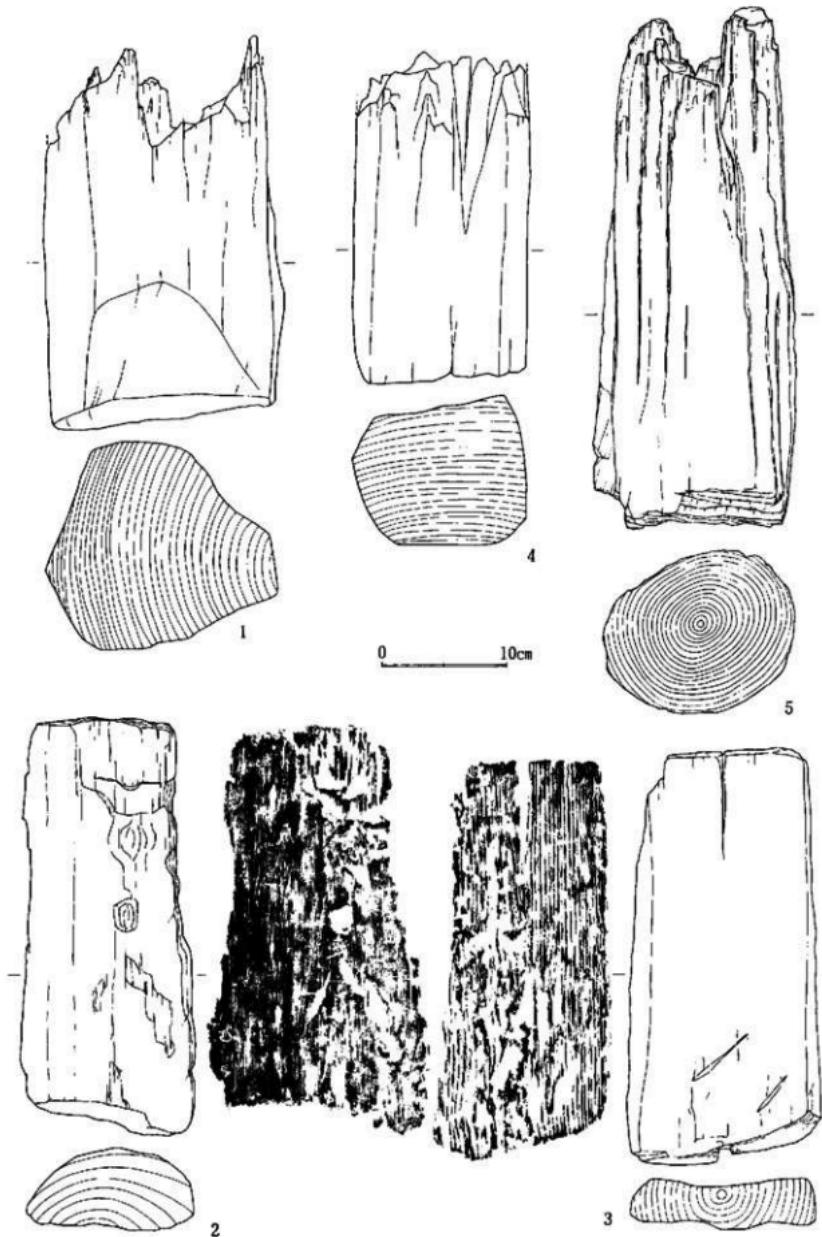


第49図 柱穴25～27出土柱痕・礎板実測図（1～3 柱穴25、4 柱穴26、5 柱穴27、縮尺1/4）

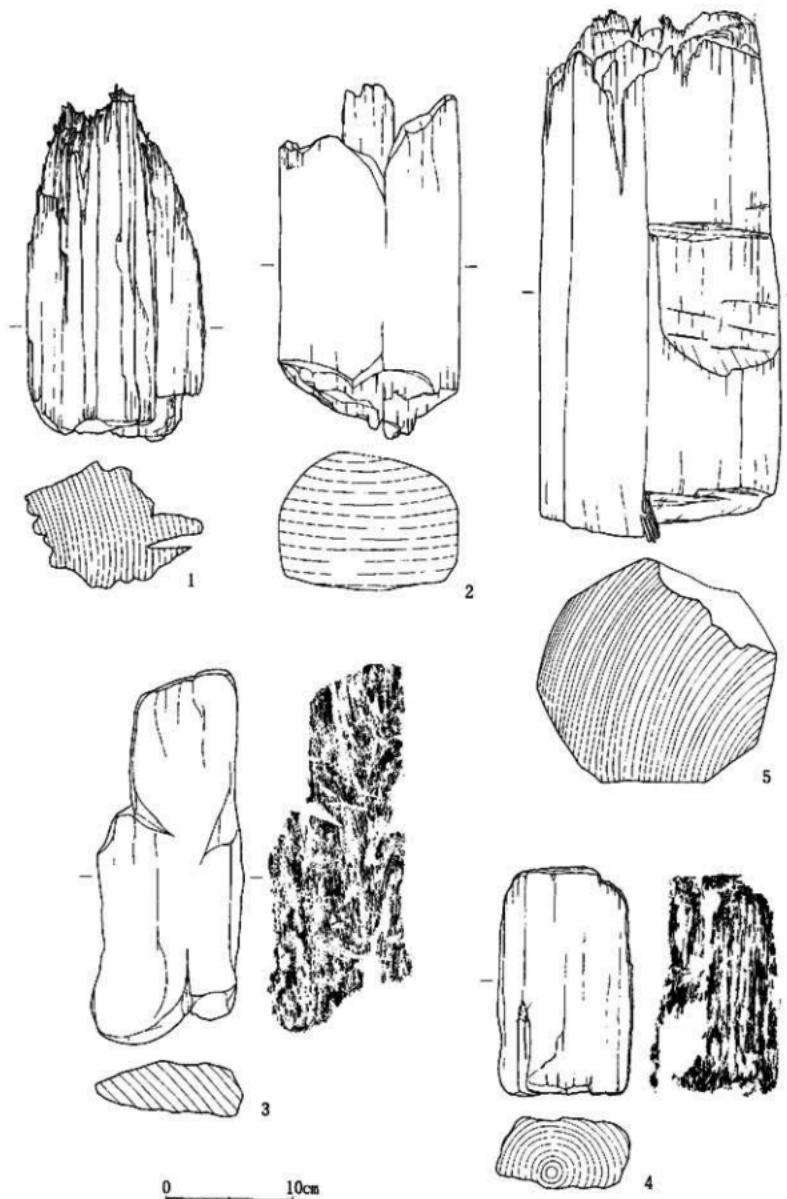


第50図 柱穴28~30出土柱痕・礎板実測図 (1 柱穴28、2 柱穴29、3・4 柱穴30、5 柱穴31、縮尺 1/4)

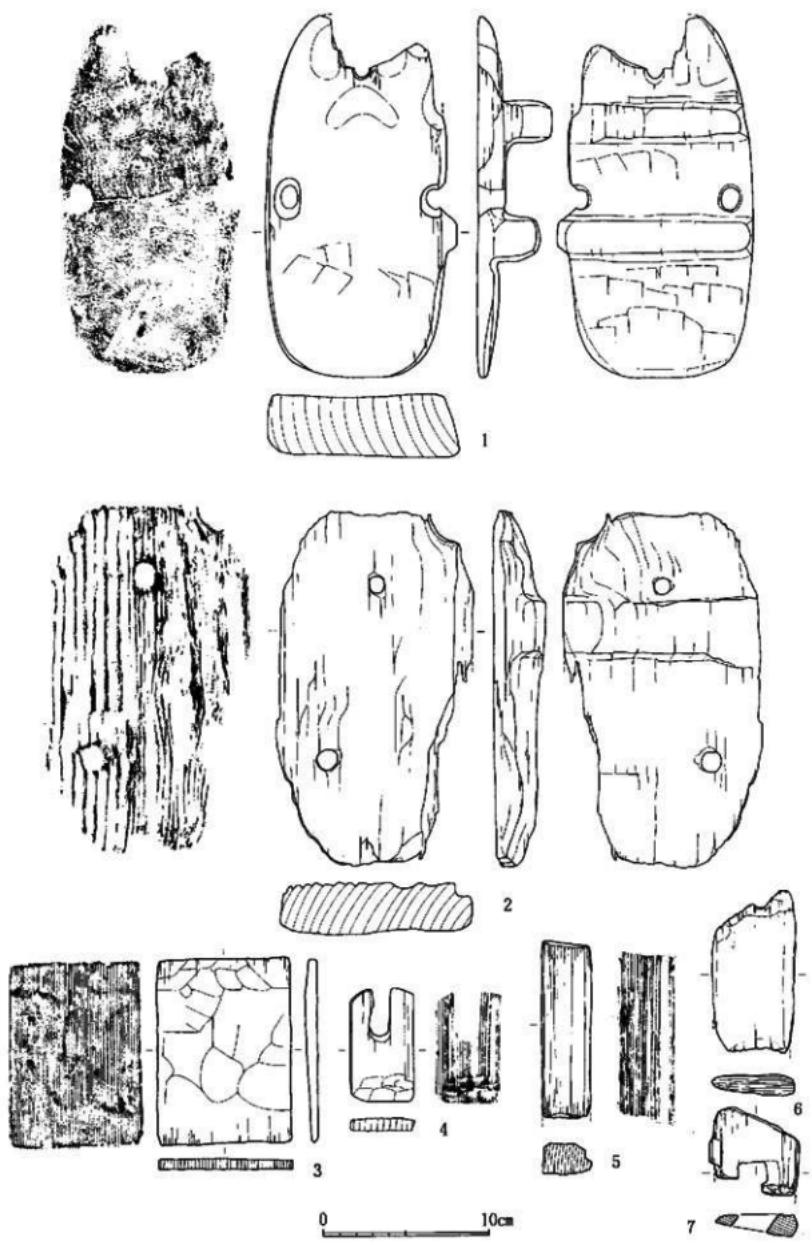


第52圖 第101號土坑出土木製品實測圖 2 (縮尺 1/3)

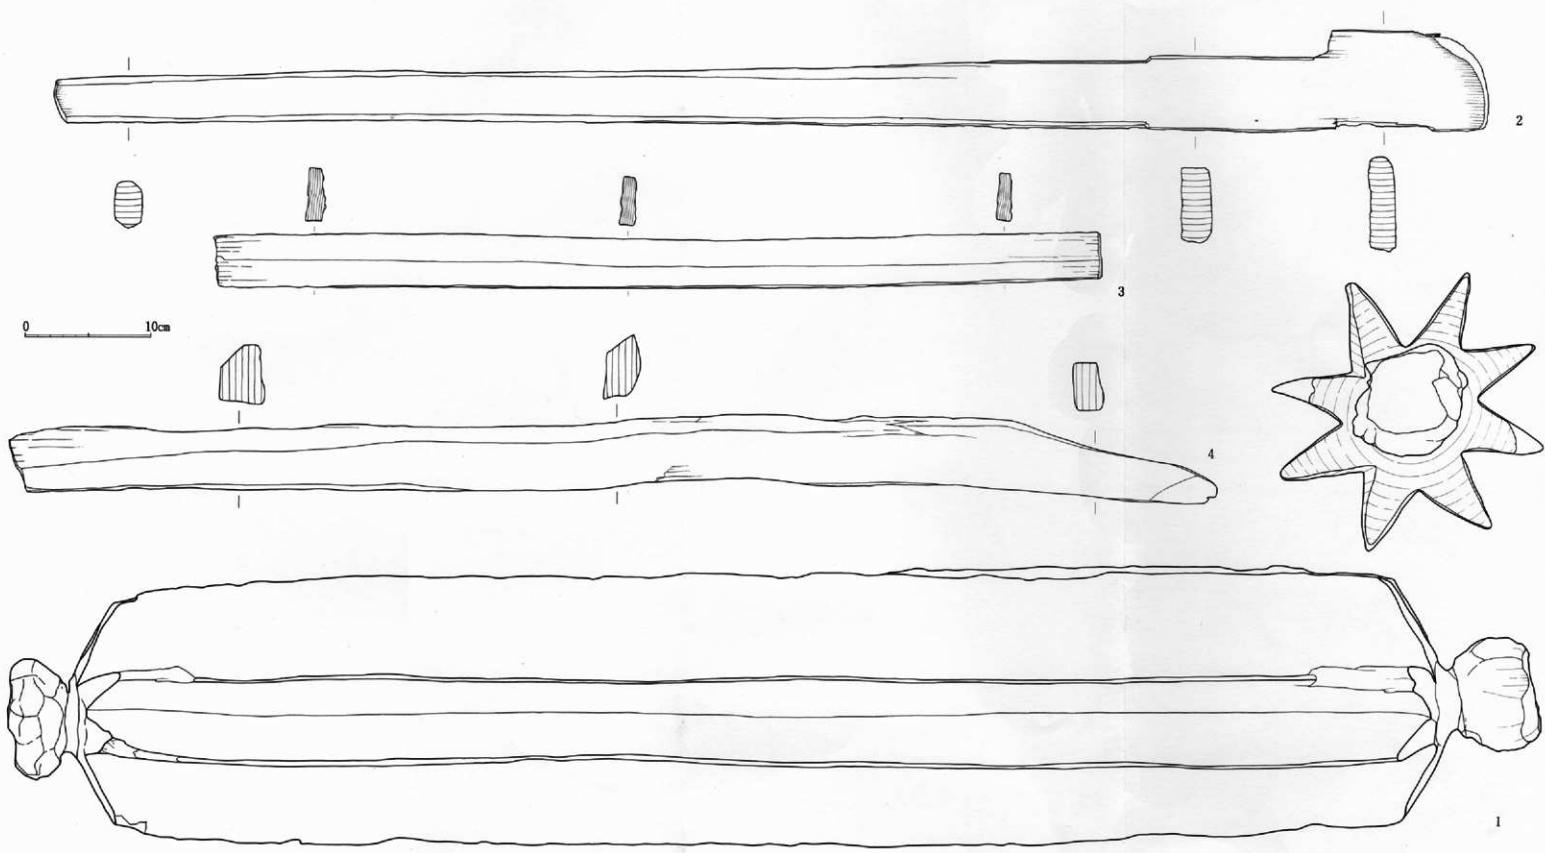


第51図 第101号土坑出土木製品実測図 1 (縮尺 1/3)

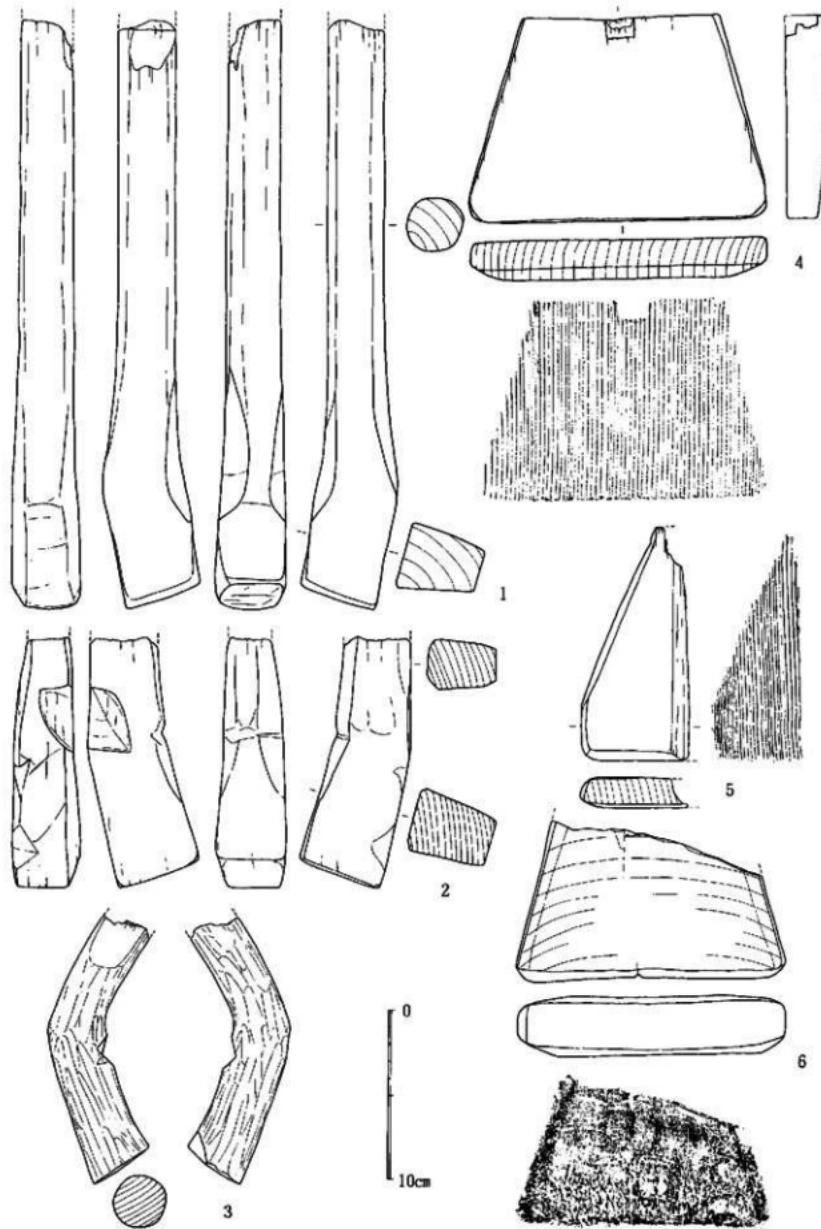


第53図 第101号土坑出土木製品実測図 3 (縮尺 1/3)

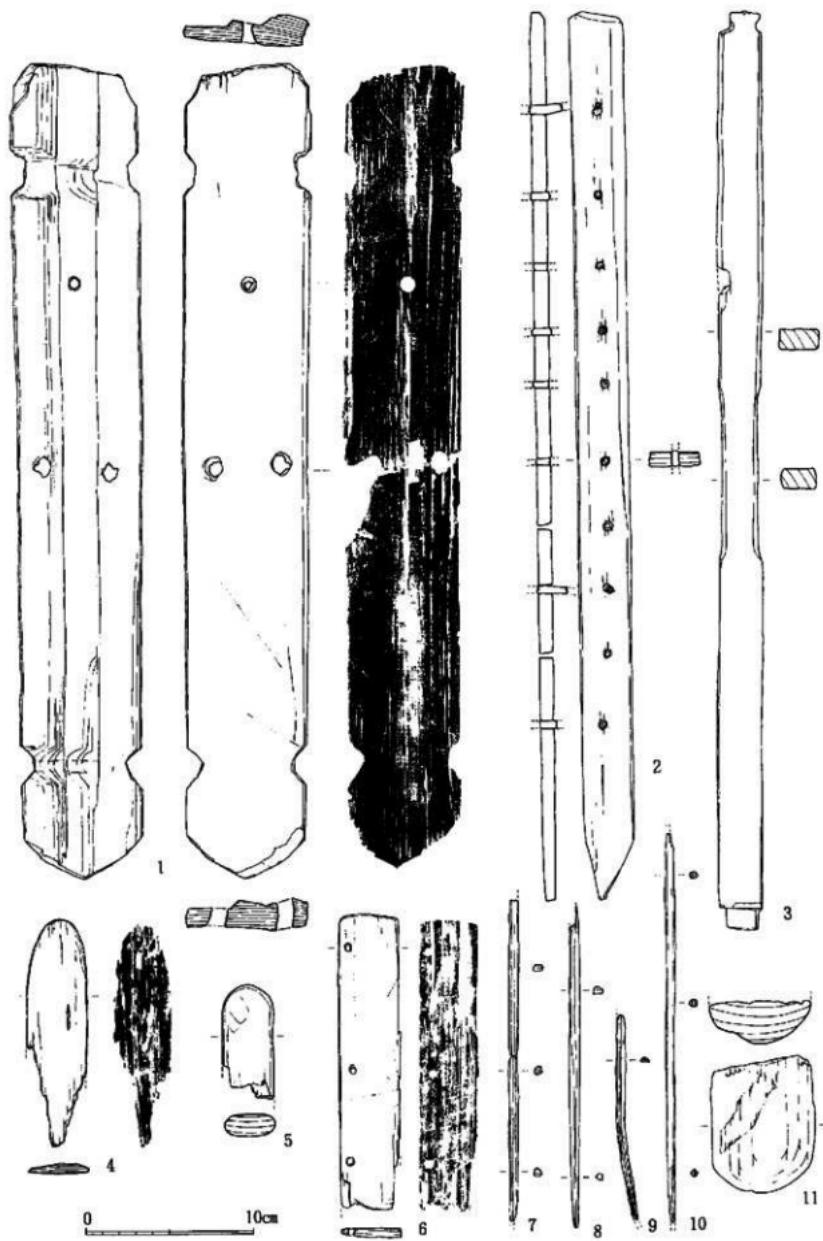


第54圖 第101號土坑出土木製品實測圖 4 (縮尺 1/3)

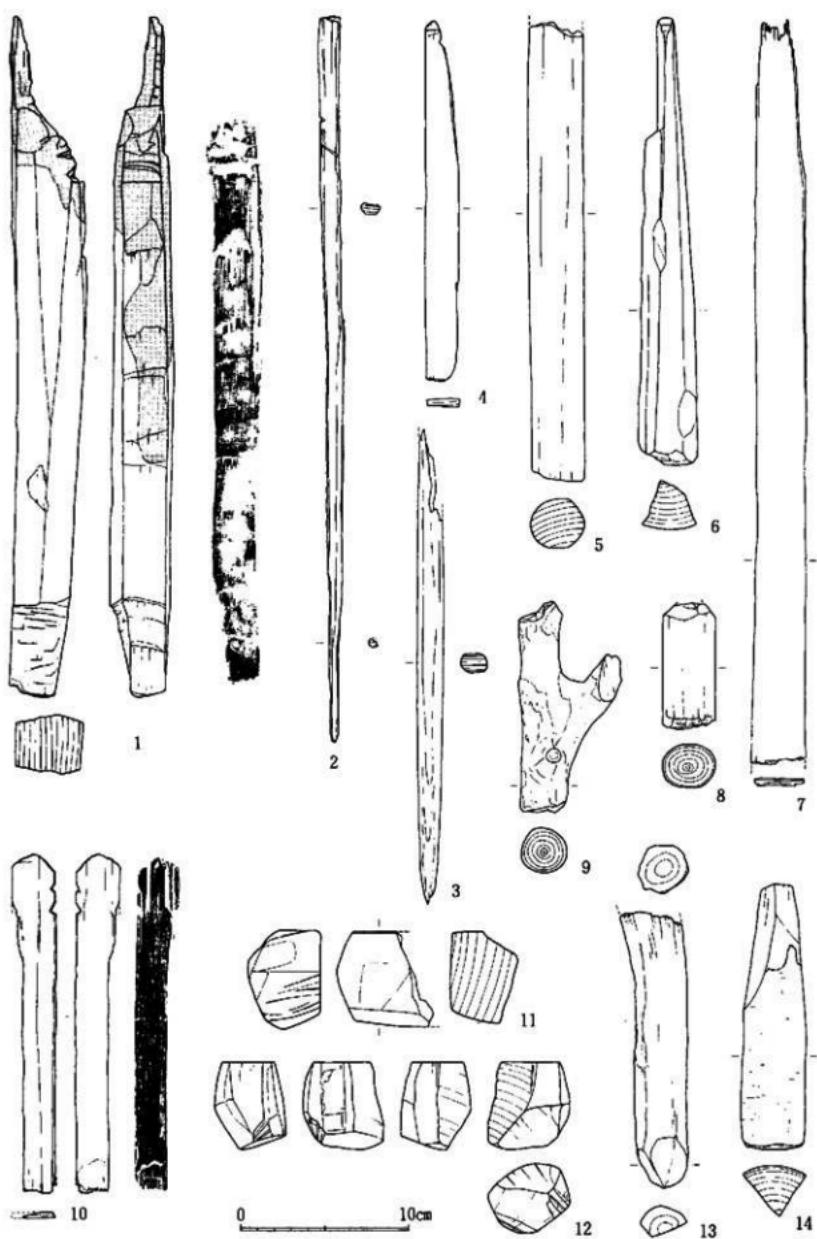

第55図 第101号土坑出土木製品実測図 5 (縮尺 1/3)

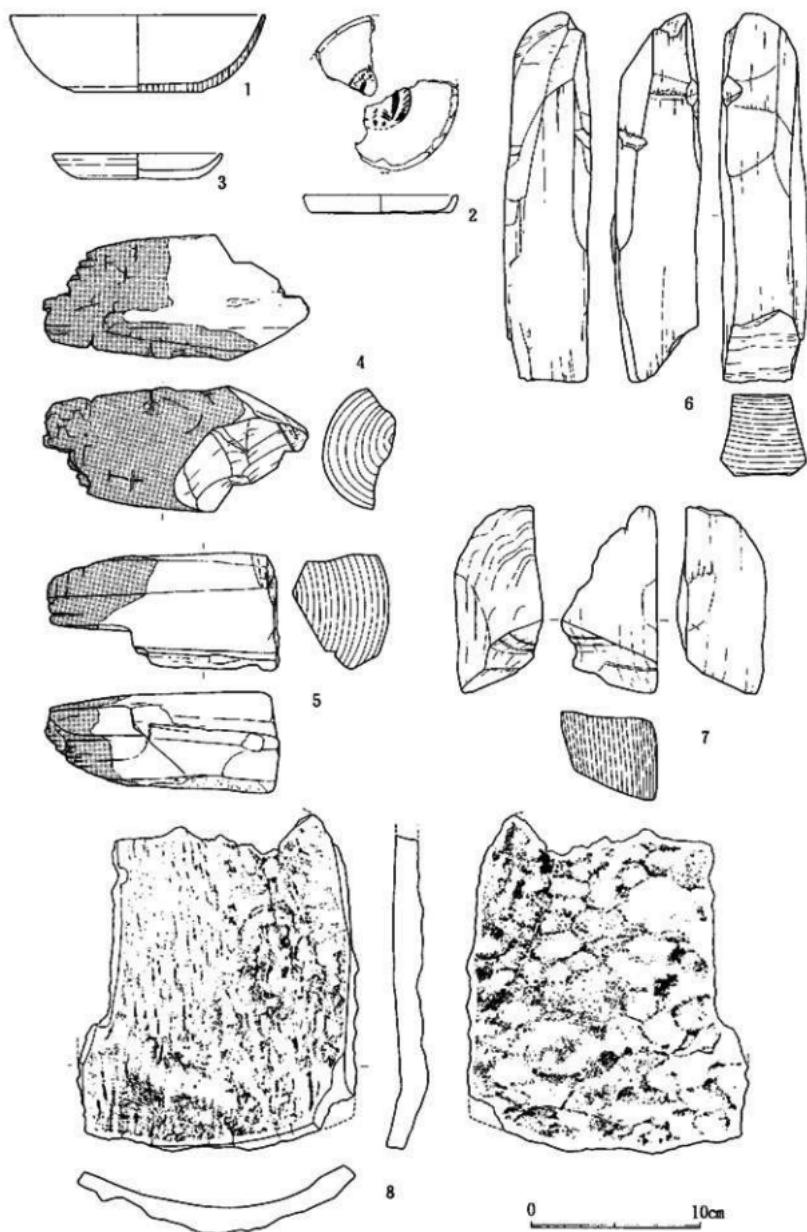


第56図 棺器・第101号土坑出土木製品実測図（縮尺 1/3）

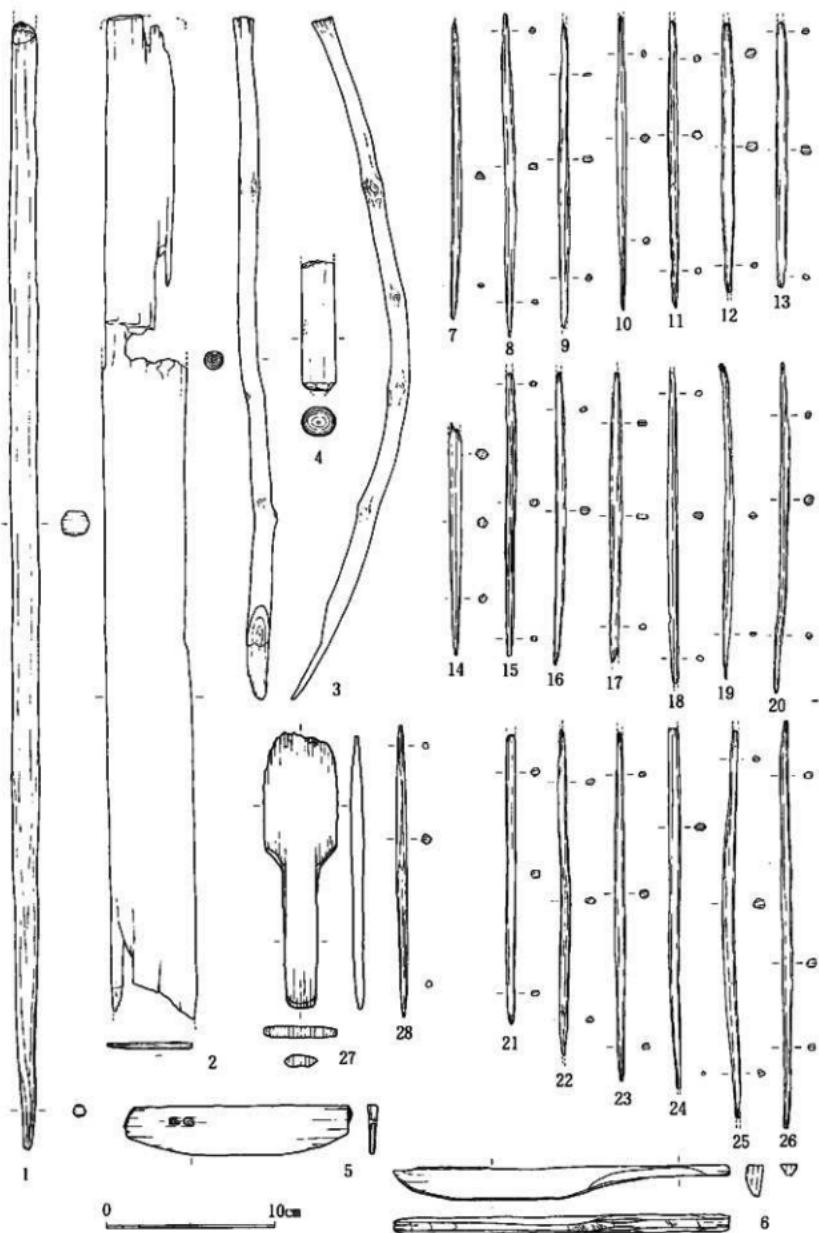

第57図 第102号土坑・第1号溝・第20号溝出土木製品実測図

(1~6 第102号土坑、7~26 第1号溝、27・28 第20号溝、縮尺 1/3)

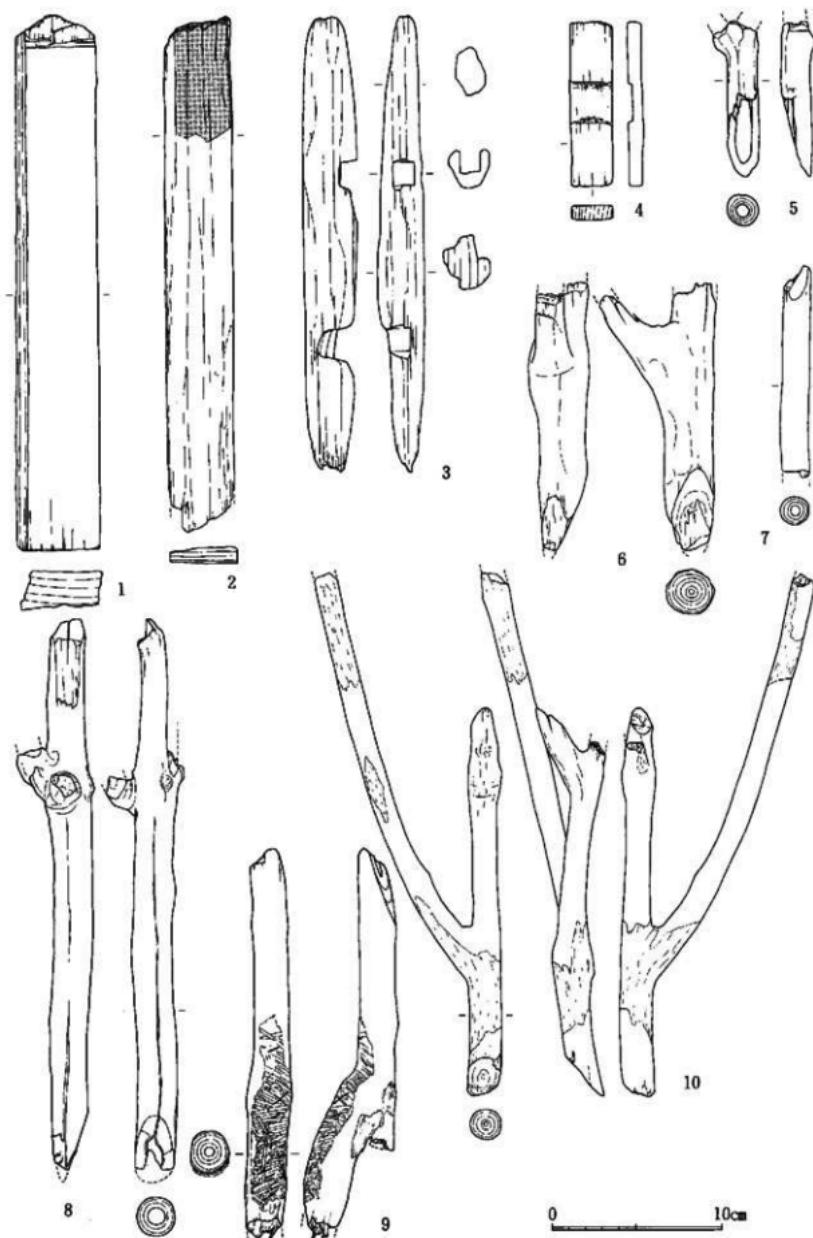

第58図 第1号竪穴出土木製品実測図（縮尺 1/3）


## 第5章 包含層出土遺物

(第6表、第59~77図、図版31~42)

### 第1節 弥生時代の遺物

1は口径20.8cm、頸部径17.4cmを測る壺で、縄文(RL)を持つ。口唇部外側に粘土を貼付け、受口状を呈している。内面はヘラでヨコナデされ、色調は浅黄褐色である。2は口径19.6cm、頸部径14.8cmを測り、縄文(RL)を持ち、色調は浅黄褐色である。3~6波状口縁を持つ壺である。3は地文に縄文(RL)を持つ。口縁に沿った沈線と2条沈線間内の刺突文との間にヘラで2条の弧線文が施され、色調はにぶい褐色である。4は縄文(RL)を地文に持ち、文様と色調は3と同様である。5は口縁部下半に2条沈線間内の刺突文を持ち、その上は縄文(RL)と2条の連弧文が施されている。頸部には1条の連弧文が向かいあって施されている。3~5は口縁部内面にも縄文が施される。6は表面が荒れているが、外面には縄文(LR)を持つ。波頂部に突起を持ち、その中央に刻みを入れ、口唇部外面を指で凹ませた後にヘラで刻みを入れている。色調は褐灰色である。7は内外面ともナデ調整である。口唇部先端を上に摘みあげ、刻みを入れている。外面には粘土を貼付け、下端には刻みを入れている。色調は褐灰色である。8・9は同一個体であり、色調は浅黄褐色である。ナデ調整であり、口唇部外面を指で凹ませて、余った粘土を突起状に貼付している。凹んだ部分にはヘラによる刻みを持つ。9は粘土の貼付はない。10は口唇部を指で凹ませた後にヘラ先か爪先で刺突を入れている。縄文(LR)を持ち、色調は褐色である。11は縄文(LR)を持ち、口唇部外面上には刻目が施され、左限には突起が付く。突起内面の先端には上からの刺突を持つ。色調はにぶい褐色である。12は口径22.4cm、頸部径20.2cmを測り、縄文(LR)を持ち、色調はにぶい褐色である。13はやや厚みを持つ土器であり、他の土器とは異質であり、新崎式の粗製深鉢の可能性がある。色調は褐色で、縄文(LR)を持つ。14は縄文(LR)を持ち、V字の先に円形の刺突を持つ。V字は右側は左下がり、左側は右下がりの沈線が2本施されている。V字の下は縦長の鋸歯文が施されている。15は縄文(LR)を持ち、弧線文が施されている。中央の2条の弧線文は押引で施されている。14・15・19は同一個体と思われ、色調は暗褐色である。16は裏面が削離している。縄文(LR)を持ち、2条の平行沈線文が走り、色調は暗褐色である。17・18は円形ないし満巻状の文様を持ち、色調もにぶい褐色であるが、縄文は17はLR、18はRLと異なる。19は縄文(LR)を持ち、縦長の鋸歯文を持つ。20は縄文(RL)を持ち、弧線文が連続している。色調は浅黄褐色である。21は縄文(LR)を持ち、2条の大きな連弧文ないし波状文が施され、波頂部には刺突を持つ。下半部には2条の押引文が施されている。色調は灰褐色である。22は2条の連弧文が施され、色調は淡い灰褐色である。23は地文に縄文(LR)を持ち、下半には2条の押引沈線文を持つ。色調は灰褐色である。24は縄文を持ち、重菱形文が施されている。25も縄文を持ち、重菱形文が施されている。26は縄文(LR)を持ち、内面は輪積み痕を持つが、ナデは丁寧である。色調はにぶい褐色である。27は頸部上半に縄文(LR)を持ち、内面下半はケズリである。色調は灰褐色である。28は縄文(LR)を持つ。29は粗製窓の口縁部であり、内外面とも縄文(RL)を持ち、頸部をナデしている。色調は明赤褐色である。30外面は縄文(LR)を施し、下半には媒が付着、内面は上半ナデ、下半ケズリである。色調は灰褐色である。31は縄文(LR)を持ち、頸部は無文である。32は波状口縁であり、波頂部のほうが厚い、外面と口唇部に縄文(LR)を持つ。色調は明褐色である。33は底径5cmを測り、色調は褐色である。

まとめ この一群は13と33は不明確であるが、大王山式系土器であると思われる。特徴は、壺では口唇部に幅広の面を持つものがある。壺では、精製(文様を持つもの)と粗製がある。精製は波状口縁に沿って、沈線を引き、交互刺突文が退化したと思われる文様(2条沈線間内の刺突文)と連続した弧線文を持ち、口縁内面には縄文を施している。交互刺突文は1例(図版31~34)だけ存在する。粗製は口縁部に外面に縄文を持つものと無文

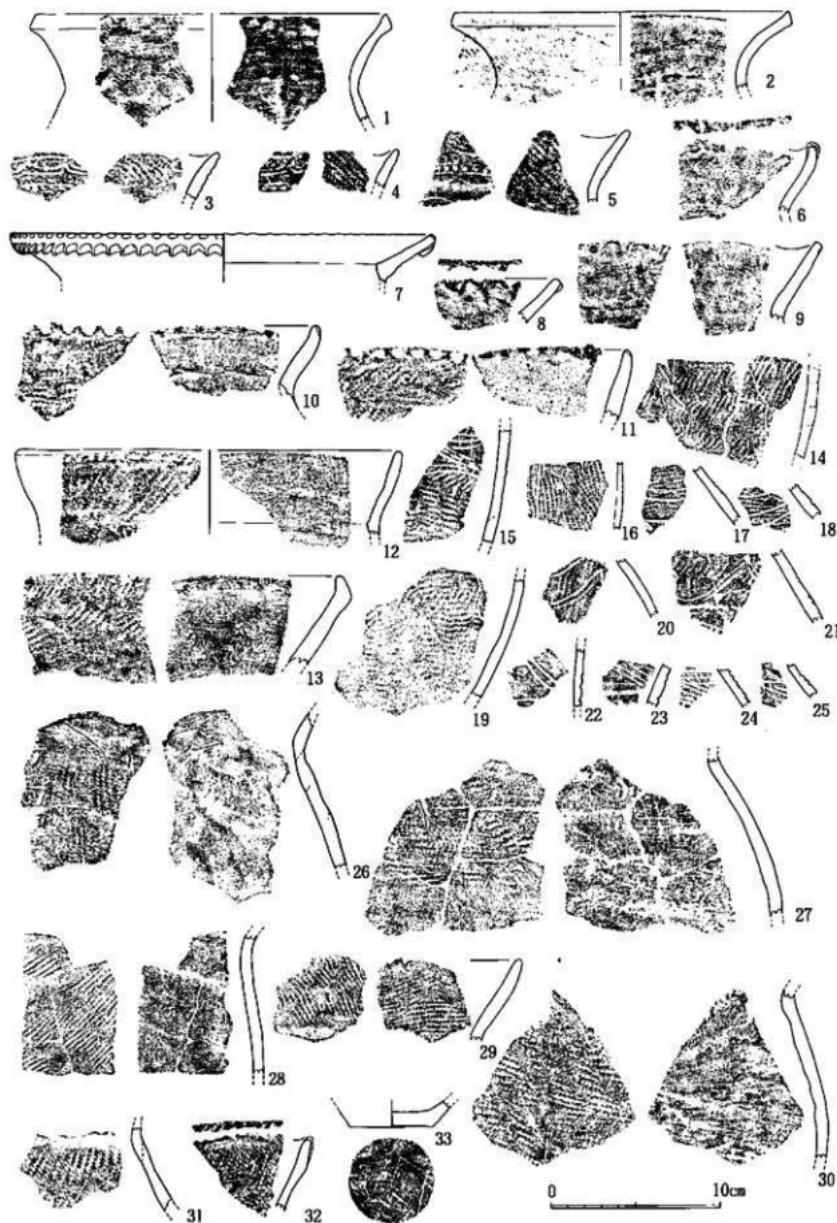

第59図 包含層出土土器実測図1 (縮尺 1/3)

のものがある。ともに口唇部外面に指頭による刻目を持つが、後者はヘラ先による刺突文を加え、口唇部外面に突帶を持つ。胸部外面には網文を持ち、頸部を無文とするものが殆どである。内面は上半がナデ調整、下半はケズリ調整がなされている。網文は全体の3分の2がL Rである。

## 第2節 古墳時代の遺物

### I. 土師器の器種分類、形式分類

高杯形土器 A類（第60図1～5）はいわゆる東海系の高杯である。型式差はさほどなく口径22～24cmの人形品が11立つ。口縁部は内湾ぎみに大きく開き、端部には丸みを帯びた面取りを行う。杯底部外面の棱は明瞭である。調整はミガキを主とした丁寧なものが多く、赤彩品の比率が高い。脚部の透しは通常3孔である。B類（第60図18～21、第61図1～4）はいわゆる布宿系に祖型あるものを一括した。口径20cmを越える大型品や棱の部分に突帶を持つものはB II類としておく。B I類は口径16～17cm前後。杯部の屈曲は内外ともあまく、脚部は低脚化して中ぶくれの形状を示す。調整はミガキないしはナデであるがA類に比べて雑である。赤彩品はない。B II類の調査等はB I類に準ずる。第60図20は杯部内面黒色化の可能性がある。C類（第34図9）は杯部楕円のもので出土例は少ない。

小型高杯形土器（第34図18、第60図6、7）。脚部が発達して大きく開くのが特徴で、調整はミガキ。透しは4孔が一般的であるが、7は3孔2段である。

中型器台形土器（第60図8）。本例は杯部に5孔ないしは、2孔一対4孔の透しをもつ。作り・調整とも丁寧で赤彩を施す。出土例は少ない。

小型器台形土器 A類（第34図10）は口縁端部に面をもつもので、本例は貫通孔を持たない。B類（第60図10）は口縁部が有段のもの、C類（第60図11～15）内湾ぎみの器受部をもち、口縁端部を丸くおさめるもの。量が多く型式差がある。

小型鉢形土器 A類（第61図7・9）は有段口縁をもつもの。底部は小さな平底とみられる。B類（第61図8）は畿内にみられるような二段屈曲の丸底鉢。C類（第61図14）は半球形の体部で口縁部に面を持つもの。D類（第61図5）は半球形の体部から口縁部が直線的に開くもので、出土例はB類とともに僅少である。E類（第61図6）は小さな平底をもち、短かい口縫部が外開きに折れるもので、本例は粗製である。第61図10、11はいわゆる小型丸底鉢形土器で、10は体部が極端に小形化、仮器化したものである。2点とも底部は平底を作る。

鉢形土器（第61図18、19）。内湾する口縁部で深身の体部を持つ。内面は細かいハケの後、ナデによって平滑に仕上げられている。

椭形上器 A類（第61図16、17）は不定形などを一括した。B類（第61図12）は椭形で口縁端部に面を作る。外表面ともナデ、口縁部はヨコナデで外間にやや段を持つ。C類（第61図13）は口縁端部を丸くおさめるもの。類例は多く、型式差がかなりある。13は外側ハケ、内面ナデで口縁部はヨコナデ。D類（第61図15）は口縁部を外反させるもの。15は精製品、深身の腰の張る体部で、外表面ともミガキ調整を行う。本遺跡ではD類の出土例は僅かである。

直口壺形土器 A類（第61図23）は口縫部が直線的にのび、下方に僅かな段をもって頸部を作り出すもの。精製品である。B類（第61図24）はA類と類似した特徴をもつが口縫部径の大きいもの。C類（第61図25～27）はややドブくろ扁球形の体部に内湾する口縫部をもつもの。25は底部に小さな平底を作り出す。

小型丸底壺形土器（第61図20）。調整はやや雑である。

手握土器（第61図21）。

壺形上器1 小形品。A類（第62図8、9）は有段口縁のもの。図化したものはともに端部に外傾する面をと

る。B類（第62図10、11）は口頸部が外反し、外面みに粘土を貼り付けて口縁帯を作り出し有段化されているもの。C類（第62図12）は筒状の頸部をもつ二重口縁のもの。本法量のものでは例は少ない。

壺形土器2 中型品。B類（第34図11、第62図1）はくの字に外反する口頸部に断面三角形の口縁帯をもつ東海西部系とみられるものを一括した。口縁帯は、11は平行線と山形の波状文、1は3本一単位の棒状浮文で加飾する。C類（第62図2、4）は二重口縁壺の影響下にあるものをまとめた。

壺形土器1 壺形土器の法量は大まかに3つに分けられるとみられ、口径・器高15cm前後の小形品を1、口径18cm、器高20~30cm前後の中形品を2、口径25cm前後の大型品を3としておく。

A類（第34図16）は在地系の有段口縁壺。B類（第62図15、17……以下代表的なものをあげる）はくの字に外反する口縁部をもつもので、端部は上外方からの面取りを行って主に下方へふくらむ。頸部と体部の境は丸味をもってくびれるものが多い。体部内面はナデが一般的である。C類（第632、3）は口縁端部にヨコナデによる面をもち、先端をつまみ上げるもの。肩が張らず、胴部最大径は口径は越えない程度である。体部内面はナデが多い。底部はB類とともに小さな平底である。D類（第62図14）は受口状を呈するもの。本例は典型的ではないがなんらかの影響下にあるものとみられる。F類（第63図6、7）は口縁端部が内面肥厚する布留系のもの。H類（第64図3）はくの字に外反し、端部を丸くおさる口縁部をもつもの。体部形態、体部内外面の調査、底部形態など不明な部分が多く後述のI・J類との形式差や個々の型式差の綱別は難しい。少々概念的にならざるをえないが、H類は、口縁部中程がやや屈曲、先細りぎみに外反し、体部は中位に最大径をおき、底部は尖がりぎみの丸底ないしは小さな平底をもつものとしておく。体部内面はハケ・ナデで、器肉は厚くはない。I類（第64図6）は全般的に肉厚な作りで、粘土紐の痕跡を残すものが多い。口縁部は立ちぎみで端部が小さく外反する。体部はJ類に比べて肩の張りがあり丸みをもつ。外面は木口の粗いハケで、内面はケズリないしはナデとする。底部は肉厚な丸底。J類（第64図4）は口縁部が厚手で先細りするもので、外反せず、外傾の度合も弱い。肩は張らずす脚で、内外面とも粗いハケを施す。粘土紐の痕跡を残す難な作りのものが目立つ。

壺形土器2 B類（第63図9）、C類（第63図13）、D類（第34図13）、F類（第63図15）、H類（第64図8）、I類（第65図1）、J類（第64図12）がある。その他、G類（第63図5）として口縁部が丸みを帯びて受口状となるものがあり、D類とは区別しておきたい。なお、A類はごく僅かしかない。

壺形土器3 いわゆる川陰系のE類（第62図7）のみである。

小型壺形土器（第65図4）。口径・器高約10cmの小型品。形態手法は壺形土器I・J類に準ずる。

甑形土器 第63図8は器上部が不明であるが、有孔鉢形土器ないしは第65図5とともに壺形土器の底部穿孔品の可能性がある。A類（第65図6、7）は單孔式、B類（第65図8）は多孔式のもの。

カマド形土器 脚部、底部、頸部の破片がある（第66図1、2）。

## 2. 土器の編年観

ここで扱う本遺跡の土器は、占墳時代初頭～同後期に及ぶ時期幅のある包含層出土品である。先に形式分類した上器群や抽出した個別型式の土器の編年的な対比の作業に際して、能登地城と対象としたような上器編年は現在のところない。北陸地域での土器編年としては、その大綱を定め、研究の方法と方向性を示した吉岡編年（吉岡1967）、加賀地域を対象とし、その後の累積資料をもとに形式的検討と器種構成の把握を通してより細かな「型式区分」を提示した田嶋編年（田嶋1986、同1987）などがある。ともに土器の編年作業を通して、地域社会の歴史的考察に言及したものであり、当然のことながら、地域差の問題についても、個々の土器型式や様式ごとに論述されている。したがって、能登地城の資料においても先学の研究に照らして、大枠での編年的位置付けは可能と言える。しかし、今後の能登地城での土器編年の策定に向けて、在地出土土器群の特性をより明らかにしていくという意味で、それらとの対比により位置付けを行っていきたい。

能登地域の資料は近年急激に増加、遺構出土品をもとにした型式学的研究が可能な段階にあってその実践が待たれている。ここではそれらのうち幾つかの土器群を取り上げて先に分類した形式や個別形式の対比を行っていくが、取り上げた土器群は型式的に検討、整理したものでないことをあらかじめことわっておきたい。

a. 竹生野遺跡第1次大型土坑群 大型土坑の出土品は、4・8号土坑例の古相の一群と、26・28号土坑例の新相の一群に2大別できる。両者の違いは多岐にわたるが、高杯形土器では、杯部の大きな中型品から、台付鉢形土器をも言える矮小化した有段鉢小型品へ、後者での中型器台の欠落、装飾器台形土器の存在・中型鉢（有段鉢）形上器の欠落、大型（把手付）鉢形土器の欠落、菱形土器では、器種（法量）は大・中・小・鉢形と変化ないが、中・小型を中心とし新形式（本稿B類）の出現、在来形式（同A類）の型式変化、（中型菱形土器は後者に欠落するため詳細は不明であるが、形式の消長一長頸壺の消滅などが考えられる）があげられる。新段階に併行すると考える3号竪穴住居では、高杯形土器など一部でいわゆる外来系の形式が共存している。

b. 徳前C遺跡第2次74～76ライン溝状遺構（第2群土器） 高杯形土器はA類及びその影響を受けたものが主体を占める。小型器台形土器が盛行し、小型鉢形土器は定量ある。中型菱形土器は在来形式の他に二重口縁のC類がある。精製小（中）型壺類では、在来の有段口縁の小型壺形土器、いわゆる台付装飾壺形土器、外来形式の直口壺形土器がある。菱形土器は、B類が約7～8割と主体を占め、その他型式変化した在来系のA類がある。外来系としては、受口状のD類が1点ある。菱形土器では特定形式への集中度が著しい。全体としては菱形土器を主体とした在来系土器（B類を仮にそう考えておく）と精製土器群を主体にした外来系土器で構成された組成といえる。

c. 宿向山遺跡5・6・8・14号住 これらの遺構出土品はほとんどが住居施設後の投棄資料である。やや時期幅を含んだものとしての組成を整理したい。高杯形土器はA類のみで、徳前C遺跡のような形態上のバラエティーは少ないようである。小型器台形土器があり、小型鉢形土器は多様なもので定量ある（8号住上層のX形の小型器台と小型丸底鉢形土器は後出のものとみられ保留しておく）。14号住27は外来形式とみられる。壺形土器は中型品が二重口縁のC類、くの字口縁のD類、小形品はA類、（C類）がある。菱形土器はB類、C類、E類、II類、K類（14号住3、系譜は保留）がある。主体はC類で、口縁部先端を上方をつまみあげるもの（C<sub>1</sub>）と上方外へのびるもの（C<sub>2</sub>）とに分けられ、ともに外面には面をもつ。頸部と肩部の境が明瞭にくびれることと、II類端部のつまみ出し処理の点でB類とは異なる。この特徴は中型の壺D類にも共通する。E類は量は少ないが、大型壺のはか中型品らしいものもある。H類は極僅かで形式的に確立したものは分らない。

d. 竹生野遺跡第2次21号竪穴 横穴状遺構上層への投棄による上器群とみられる。高杯形土器A類、中型菱形土器C類がある。菱形土器はA類、B類、（B類？）があり、B類が多い。B類は大型土坑群新相のものに比べて若干口縁部が長くなり、先端をつまみあげる傾向がある。宿向山遺跡にみられるC類との中间的形態をもつものもある。

e. 竹生野遺跡第2次6号住 畳穴住居の床面及び最下層出土品を主体とした上器群。高杯形土器はA類のはか、器で八の字に開き円孔をもたないB類に近いもの（B<sub>1</sub>）、大きく裾が開き横ミガキを施すもの（B<sub>2</sub>）がある。小型精製上器群では小型器台形土器や小型鉢形土器などがある。中型菱形土器はC類とみられるものが上坑2から出土している。菱形土器はII類、C類、（B類）がある。その他、A類の退化型式とみられる小片が床面から、E類（大型壺）の小片が覆土から出土している。また能登では現在唯一とみられる吉備系の壺が床面から出土している。B・C類は口縁部の差が不明瞭となり、体部は球削化し、平底も形骸化したものとなっている。

f. 竹生野遺跡第2次8号住 上層への投棄土器群とみられ、高杯形土器A類？、小型器台形土器、小型丸底鉢形土器、菱形土器B類？、H類がある。小型丸底鉢、菱形土器H類の底部は丸底であるが、僅かな平坦面を作り出す特徴がある。

g. 宿東山遺跡B地区 竪穴住居、溝、土坑などの出土品で新古の2相の土器群に分けることができる。まず新

相の土器群は、型式的に安定した高杯形土器B類、小型丸底鉢形土器、(小型器台形土器)、精製小型壺形土器D類(『報告書』O・P類)、中型壺形土器C類、壺形土器H類(その他、『報告書』のI類、J類)がある。15・16号住床面、SX-04などの上器群からなる。

古相は、高杯形土器ではB類でも型式的に古いもの(『報告書』G類)、A類の名残をもつものがある。小型上器群は、小型器台・小型丸底鉢・小型壺形土器の他、バラエティーのある小型鉢形土器があって、調整は丁寧さを保ち、赤彩品も少量存在する。中型壺形土器はC類。壺形土器は、『報告書』のF類(本稿B・C・G類)、G類、H類などがある。廣葉上器群が主体となるが、18号住、SX-03、SD-31・32などがあげられる。

h. 金丸宮地遺跡A群土器 吉岡氏により土師器第4様式の標式とされた土器群である。高杯形土器はBⅠ類、BⅡ類、楕形土器D類、手捏土器、小型壺(堆)形土器(壺形土器)、長頸壺(堆)形土器、中型壺形土器C類、壺形土器I類ほか、などがある。本上器群については、手捏土器・楕形土器と小型壺(堆)形土器の共伴関係をめぐって、出土状態の再検討やその後の資料によって、2期に分けて捉える意見(山崎1987)がある。

i. 高田遺跡祭祀遺構土器 四柳氏によって「高田式」として整理されたもの(四柳1983)である。高杯形土器B類、楕形土器C・D類、台付楕(D類)形土器、鉢形土器、手捏土器、壺形土器、無頸・短頸・長頸壺形土器、壺形土器I・J類、壺形土器、カマド形土器などがあり、須恵器はTK47型式期のものが伴う。楕形土器は大半が「赤色土器」で「黒色土器」はごく僅かとされている。

j. 竹生野遺跡第2次14号住 床面、ピット、壁溝内の資料としては、高杯形土器(黒色)、大型台付楕(E類)形土器(黒色)、壺形土器I類があり、須恵器は壺、無蓋高杯があつてMT15型式期とみられる。その他、覆上で共伴は不明であるが、楕形上器C類(黒色)、E類(口縁部が大きく外反して浅身の杯部をもつ、無蓋高杯部に類似した形態のもの、黒色)がある。

以上、とりあげた土器群について、編年的な整理を行うにあたっては、遺構の性格をふまえた共伴関係の検証や型式学的検討の作業を十分に行う必要がある。しかし、ここでは本遺跡出土土器の人まかな編年的対比を目指すこととし、土器群の新古の様相の配列をもとにした整理にとどめておく。

I期 高杯形土器A類、小型高杯形土器、小型器台形土器、小型鉢形土器、直口壺形土器、壺形土器H～D類、壺形土器B・C類など、この時期に新たに出現し定型化したものが盛行する段階。a、b、dの資料の示される前半期は、高杯形土器ではA類が出現し、在来の型式(竹生野第1次4号土坑26・27)は消滅するか極端に矮小化する。加賀地域の主要形式の有段鉢形高杯も同様の型式変化(杯・脚部の矮小化)を示し、この段階には能登でも装飾器台とともに比較的出土例が多い。c、eの資料に示される後半期には、在来形、有段鉢形とも消滅する。壺形土器では、前半期にはB類が主体となって、型式変化したA類と共存する(相対的にA類は減少の方向をたどる)が後半期には、B類にある影響が加わって派生したとみられるC類が主体を占め、A類は基本的には消滅する。後半期は、外來形式流入の点ではひとつの画期で、C類成立の要因になったとみられる畿内系の壺形土器(タキを持つ庄内期の系統のもの)や壺形土器D類、山陰系の大型壺形土器E類、吉備系の壺形土器、近江系の壺形土器D類などがある。II期に普遍化する壺形土器H類もこの段階に出現して量は少ないが存在する。小型鉢形土器は宿向川14号住や竹生野2次6号住のような楕形のものが出現する。また、後者では高杯形土器で、B<sub>1</sub>、B<sub>2</sub>といった新たなものが出現する。

II期 I期の1器種が複数形式で構成される多様なあり方が整理され、器種が明確化する。初期の段階とみられるgの古相資料では、壺形土器はII類、壺形土器はC類、高杯形土器はB類(型式的に古いもの)、と各器種で主体的な形式が確立するが、依然としてI期の系譜を引くものも認めうる。g新相土器群では個別説明の項で述べたように各器種・形式が整理されるが、ここでの大きな変化のひとつとして、高杯形土器が定式化するととも

に相対的に量が増え、逆に小型鉢形土器は小型丸底鉢形といった仮器的なものに集約されて認められるだけとなり、ほとんど姿を消していく。この動きは、小型丸底鉢形土器の祖型が出現し、小型鉢そのものが多様化したⅠ後半期にすでに始まったものと言え、この段階で確立したと考えられる。Ⅰ前期に盛行した精製土器等の赤彩は、Ⅰ後期に衰退し、Ⅱ期にはほとんど認められなくなる。

Ⅲ期 新たな土器様式が展開する両期で、hのほか、倉垣遺跡大溝の資料などがある。食器具類では大型高杯の出現、楕形土器A～D類の出現が特色としてあげられ、祭祀用?土器として壺形の土器、手づくね土器が盛行する。その他、壺形土器ではI類が主要形式となり、壺形土器はC類が認められる。須恵器の共伴が始まり(中村畑遺跡、倉垣遺跡)、壺形土器の出現にみられるように、大陸系の新たな土器様式が導入された段階である。須恵器ではTK23型式期以前が併行する。

Ⅳ期 須恵器在地窯が存在し、集落に一定量の製品の普及が認められる段階で、i, jの資料が本期に該当する。土器組成を検討できる資料はないが、食器具・小型貯蔵具・大型貯蔵具などで土器師、須恵器相互に器種を共有するようなあり方が考えられる。食器具類では土器楕形土器、須恵器蓋杯の普及により、土器師高杯形土器は急減する。楕形土器ではE類が新たに出現する。黒色土器の出現も本期である。須恵器はTK47～MT15型式期が併行する。

### 3. 土器の編年的位置付け

高杯形土器 第60図1～3は杯部が深身・人形で、腹も明瞭なことからA類でもやや古めの型式、Ⅰ期半ば頃のものと見える。B I類はⅢ～Ⅳ期、B II類はⅢ期、C類はⅢ～Ⅳ期に位置付けられる。

小型高杯形土器 第60図7の脚部は柱状部が明瞭で高さもあり、裾が大きく開くやや古い特徴を持つことからⅠ前期、6は基部から大きく開き低脚であることや、杯部の腹から立ちあがりが緩やかであることからⅠ後期と考える。

中型器台形土器 高松町二ツ屋遺跡(浜岡・吉岡1962)などⅠ後期に特徴的に器種であるが、いくつかの型式差があり、本土器は人形の緩やかに外反する杯部をもつものである。杯部のたちあがりが弱いことからやや後出的な印象を受ける。

小型器台形土器 A・B類はⅠ前期、C類は第60図11・12・13が型式的にやや古くⅠ期、他はⅠ後期～Ⅱ期と考える。

小型鉢形土器 A類はⅠ前期、B類はⅠ後期～Ⅱ期、C類はⅢ期、D類はⅠ後期、E類はⅢ期?に位置付けられる。小型丸底鉢形土器は、10がⅠ期、11はⅡ期の古い段階のものとみられる。

鉢形土器 全形は不明であるが、作り・調査は第61図6に類似する。bの資料に類品があるが同一様式かはわからない。

楕形土器 A類はⅢ期、B類はⅡ期、C類はⅢ期、D類はⅢ期でも新しい段階かⅣ期の古い段階に位置づけられる。

直口壺形土器 A類はいわゆる台付装飾壺の系譜下で派生したものとみられ、Ⅰ前期と考える。

そのほかC類はⅡ?～Ⅲ期、B類はC類と似るが、口縁部は有段口縁の変化したものとみられⅠ期のものとみられる。

小形丸底壺形土器 Ⅲ期の特徴的な器種である。

手捏土器 Ⅲ期頃のものか。

壺形土器1 A類は在地系のものでⅠ前期、B・C類はⅠ期に位置付けられる。

壺形土器2 B類はⅠ期、C類は4がⅠ後期、2がⅡ期前後と考える。

變形土器 1 A類はⅠ前期、B類はⅠ前期、C類はⅠ後期、D類はⅠ前期、F類はⅡ期でも古い段階、E類はⅡ期、I類はⅢ～Ⅳ期、J類はⅣ期と考える。

變形土器 2 B類はⅠ前期、C類はⅠ後期、D類はⅠ後期、F類はⅡ期の古い段階、G類はⅠ後～Ⅱ期、H類はⅡ～Ⅲ期、I類はⅢ～Ⅳ期、J類はⅣ期と考える。

變形土器 3 本器種はE類で占められる。第62図5・6はⅠ後期、7はⅡ期と考える。

小型變形土器 Ⅱ～Ⅳ期。

擴形土器 第63図8はⅠ期を下らない時期、第65図5およびA・B類はⅢ～Ⅳ期と考える。

カマド形土器 Ⅲ～Ⅳ期。

#### 4. 須恵器（第66図）

古墳時代の須恵器は、個体識別で杯蓋10、蓋杯6、無蓋高杯1、甌3、中型甌2、大型甌1個体が確認できる（杯類は口縁部遺存のもののみで識別）。

杯類はTK47型式（田辺1986）併行のものがほとんどで一部MT15型式期に下るか（4）とみられるものもある。3のみは小片ながら、天井部に間隔の密な回転ヘラケズリを徒まで施した精良品で、保留部分を残すとはいってTK208型式を下るものではないとみられる。無蓋高杯（11）は、口縁部が短く、底は沈線表現に近くなつたもので、脚部は3方透し、カキメが入る。MT15型式甌類。甌は3個体あるが、いずれも短頸の小型品で9はTK47型式、10はTK23型式前後と考えられる。甌は第66図12が口縁部にカキメ、模描波状文を施したものでTK47型式、14は内面同心円文アテ具痕をスリ消したものではほぼ同型式甌とみられる。もう一個体の中型甌も体部は外側がタタキ後一定間隔のカキメ、内面アテ具スリ消しではなくその前後のものとみられる。須恵器は、総体としてはTK23～MT15型式の幅の中でTK47型式併行期、土師器のⅣ期前半のものが主体を占めている。

TK47型式併行期には在地窯として羽咋市柳田ウワノ1号窯（福島1982）があり、須恵器の供給のあり方が問題となる。押水町竹生野遺跡では、TK47～MT15型式期に和泉陶邑窯を中心とした供給から、在地の羽咋窯産を主体とした供給へ転換したことが明らかにされている（木立1988）。本遺跡出土品の胎土の観察では、前掛窯との比較から羽咋産と推定できるものが杯類で、蓋が4点（4はか）、身が3点（8はか）あり、非在地産（陶邑周辺？）とみられるものは蓋が2点（6はか）、身が2点（7はか）ある。他は不明であるが、加賀南部産とみられるものはない。他の器種では、無蓋高杯が不明、（在地？、羽咋窯以外か）甌は2点が非在地産（1点は陶邑周辺）、甌は3点とも在地産？とみられる。

資料数が少なく比率を算定するには至らないが、本遺跡でもTK47型式期、在地窯の出現期には両者の混在したあり方が確認でき、竹生野遺跡同様、羽咋窯の製品が一定量を占めているとみられた。また、両遺跡や矢田遺跡の例（木立1986）などを考えると、能登地域でも拠点的な集落を中心に一定程度は須恵器が普及したとみられ、今後は土師器も含めた組成の検討が必要である。今回、不明としたものの中には在地の最も至近に位置する鳥屋窯産を含んでいる可能性がある。MT15型式併行期には確実に窯があり（深沢1号窯）、羽咋窯群とともに未発見のものを考慮するとTK47～MT15型式期に両地域に産地があった可能性が強く、非在地産も含めた供給圏のあり方が問題となる。本遺跡のTK47型式を主とする包含層資料の中では、非在地産+羽咋産+αで、αに鳥屋窯産が含まれるとしても羽咋窯よりも頻度が低いと目されることは興味深い供給関係と言える。また、竹生野遺跡同様、この時期には南加賀地域の能美窯・南加賀窯の製品がほとんど入らないことは、今後の追証を必要とするが、能登地域に普遍化できる可能性がある。南加賀窯はMT15型式期には戸水C遺跡（平田ほか1986）10号土坑例にみると、北加賀地域にも主体的に供給しているが、その供給圏は日常品に限ってこれを大きく越えることはなかったと推定している。TK10～TK43型式期の能登地域の須恵器窯の実態は不明確で、消費地の資料も断片的なものがほとんどであることから、その後の展開の究明は今後の課題である。

## 5.まとめ

本遺跡出土の古墳時代の土器は（コンテナ約20箱）は大半が包含層資料であり、遺構との関係を明らかにできたものは少ないが、遺跡がⅠ期～Ⅳ期まではほぼ連続と営まれたことを明らかにできたことは重要である。その間の展開については、ここでは土器量の点から推測せざるをえないが、まずⅠ期、すなわち古墳時代の開始とともに始まり、同期とⅡ期～Ⅳ期前半の2つ時期にピークを向えたことが考えられる。分布は前者が第3・5号溝や第6・7号土坑の位置する1X15Y～2X14Yにかけての地区に集中し、一部3X11Yにも中心をもつ。後者は1X12Y～1X15Y、2X15Yに集中する傾向がある。

古墳時代の当地は、三角縁神獣鏡2面を出土した小田中親王塚古墳をはじめ、小山中亀塚古墳、水白鍋山古墳、小竹ガラボ山古墳と、邑知地溝帶東部における前期後半～後期前半の首長墓域にあたり、集落遺跡はその前面に広がっている（水白A・B遺跡、久江ツカノコシ遺跡、久江サザミヤシキ遺跡）。首長墓の成立基盤をどのような範囲でとらえるかは問題であるが、墓域の前面に展開するこれらの集落遺跡群を、それらと無関係に理解することはできない。首長を擁立した集落群かどうかは別として、古墳群の動向を反映するであろうことは予想できる。このような視点でみると、本遺跡がⅡ期に比べ、Ⅲ期からⅣ期にかけて盛期を迎えることは、首長墓がⅡ期には小田中付近にあり、Ⅲ期に至って水白付近へ移動することもあながち無理ではないような気がしてくる。ともあれ古墳群と集落の動向は今後調査報告される久江地区等の遺跡の成果とあわせて考察する必要があろう。

## 第3節 古代の遺物

本遺跡では古代の遺構は未確認で、遺物量も少ない。分布は2X9Y周辺に偏っている。各時期とも断片的な資料にすぎないが、遺跡の存続期間などを知る意味で簡単にふれておきたい。

第66図13は7世紀前半代の人甕山縁部で、押水・高松窯産とみられる。15は器種不明であるが、高台の作りや側底のクロケズリからみて7世紀末～8世紀前半代のものと推定できる。胎土は押水・高松窯産ないしは鳥屋窯産である。16は杯BⅡで8世紀末～9世紀前半、鳥屋窯産とみられる。17は杯Aで8世紀半ば～後半頃の羽咋窯産（胎土②）とみられる。18は大甕の体部で内面に同心円文B類（花塚1984）のタタキ痕をもつ。8世紀後半～9世紀前半代とみられる。鳥屋窯産か。

その他では、7世紀末～8世紀前半代のものが6点（杯B蓋1、杯B4、杯A1）あり、鳥屋窯産とみられるものがほとんどである。9世紀半ば頃のものは2点（杯蓋）あり、鳥屋窯産とみられる。10世紀に下る杯Aは3点あり、骨片を定量含むもので、羽咋～志賀町付近の窯産か。時期不明の瓶・壺・甕では鳥屋窯とみられるものがほとんどである。

古代の土器は、断続的ではあるが7世紀～10世紀まで認められる。しかし上器の量や破片の大きさ・磨耗度からみて、本調査区は住居を伴うような区域ではなかったと推定できる。また少ない資料ながら、7世紀末～9世紀半ば頃までは、ほぼ在地窯一鳥屋窯が主要な土器の供給地であったと考えうる。

## 引用文献

- 木立雅朗1986 「須恵器」「矢田遺跡」 七尾市教育委員会
- 木立雅朗1988 「竹生野遺跡出土須恵器について」「竹生野遺跡」 石川県立埋蔵文化財センター
- 田嶋明人1986 「考察一漆町遺跡出土土器の編年的考察一」「漆町遺跡！」 石川県立埋蔵文化財センター
- 田嶋明人1987 「遺構・遺物の検討」「永町ガマノマガリ遺跡」 石川県立埋蔵文化財センター

- 田辺昭二 1966 『南邑古墳群』 平安学園考古学クラブ
- 花塚信雄 1984 「須恵器要類叩き目文について」『金沢市歴史・寺中遺跡』 金沢市教育委員会ほか
- 浜岡賢太郎・吉岡康暢 1962 「加賀・能登の古式土器」『古代学研究』第32号 古代学研究会
- 平田天秋ほか 1966 『金沢市戸戸C遺跡』 石川県立埋蔵文化財センター
- 福島正実 1982 「梅田ウツノ1号窯跡」『梅田タンワリ1号窯跡』 石川県立埋蔵文化財センター
- 吉岡康暢 1967 「北陸における土器の編年」『考古学ジャーナル』6 ニューサイエンス社

#### 参考文献

- 『竹生野遺跡』石川県立埋蔵文化財センター 1988
- 『鹿島町德前C遺跡(Ⅰ・Ⅱ)』石川県立埋蔵文化財センター 1986
- 『齊向山遺跡』石川県立埋蔵文化財センター 1987
- 『南東山遺跡』石川県立埋蔵文化財センター 1987
- 吉岡康暢・橋本准夫「石川県鹿島郡西町今宮地遺跡の土器」『石川考古学研究会会報』第9号 石川考古学研究会 1985
- 四輪嘉章「古墳時代の沙庭と祭具一富来町高田遺跡祭祀遺構の一考察」『北陸の考古学』石川考古学研究会 1983
- 『志賀町中村畠遺跡 能登海浜道関係埋蔵文化財調査報告書』石川県立埋蔵文化財センター 1982
- 『志賀町遺跡』志賀町教育委員会ほか 1985
- 『鹿首モリガフチ遺跡・能登海浜道関係埋蔵文化財調査報告書』石川県立埋蔵文化財センター 1984
- 『鹿首モリガフチ遺跡』志賀町教育委員会 1986
- 『万行赤岩山遺跡』七尾市教育委員会 1983

註(1) C類型の口縁端部処理方法やプロボーションは、壹D類とともに、B類型のそれからは直接的には生まれないと考える。該期のタキヤ型の存在(齊向山遺跡、永町ガマノマガリ遺跡、小皆波遺跡)などからみて、畿内ないしはその周辺部のV様式系型、庄内式系型の影響を考えることができる。日類型についても、Ⅰ期以前から類似形態のものはあるが、Ⅱ期の能登では主要形式となる本類が定着的に確認できるようになるのは該期からで、C類型同様前期地域からの波及と考えている。

(2) 本窯採集品の杯類は、法量や調整、細部形態などTK47型式の特徴をもつが、蓋の天井部から口縁部にかけてゆるやかに内湾するものが多いといふ点や口縁部の短いものが一定量ある点で新舟の要素を含んでいるとみられる。同様の特徴をもつものは加賀地域の消費遺跡(下開免茶臼山古墳群、下開免遺跡)でも在地として出土しており、在地窯成立期の地域色やその後の独自の型式変化を解明した上での編年的位置づけが必要かと考えられる。

(3) 梅田ウツノ1号窯採集品の観察では以下の特徴がある。①、焼きがやや軟質、淡青灰色を呈するもので、角ばった粒径のやや不均質な石英、長石片を含み、融化粒の吹き出しもある程度認められるもの。素地は粉っぽい質感があり、破断面は不規則で磨耗しやすい。②、①と類似するが融合が少なく、融化粒の吹き出しの顕著なもの。発泡して軽くなったものがある。③、硬質で自然釉を帯び、①が焼きしまったとみられるもの。砂粒の量や質には若干バラエティがある。断面赤褐色のものが一定量ある。これらの直接対比によって同定した。

本窯では③が最も多く、②は少ない。いずれも海綿の骨片を夾んで発見できるほど含有しているのが大きな特徴で、②はその量が大きい。②は7世紀後半の梅田タンワリ1号窯で主体を占める粘土であり、骨片の量や発泡の状況から、純粹に近い海成粘土を使用したこととも考えられる。押水町窯内地内で採取した同様の粘土は(聖川泥岩層)は焼成実験の結果(奥田尚氏による)、1,100°Cで部分的に発泡し、1,200°Cでは全体がスポンジ状となった。ウツノ1号窯やタンワリ1号窯では耐火度の高くない、海成層に起因する粘土が普遍的に使われていたとみられる。

(4) 押水・高松塙跡群は、大粒(2mm以上)の角ばった石英、長石粒を小量～中量含むものが多い。粒径は不揃いで、半透明の石

英が長石より立つ。高温焼成のものでは長石粒の発泡が認められる。これらの砂礫は粒形や夾雜物の少なさなどからみて、河川の転砂を採取して直接利用したというよりも、河川の転砂や段丘砂などから岩種を選別して採取し、一定の大きさにまで碎いて精製した混和材ではないかと推測している。このような混和材の伝統は、土師器のそれが鷺物種を選ぶことはあっても、本質的には異なったもので、少なくとも在地へ須恵器が導入された段階にまで通りうる。皮形段階の埴土のコシの強さ、焼成時の焼きぶくれ防止、ケイ酸分の確保などが目的とみられ、長石を重用する点では最後の目的に力点があるよう思う。同様の埴土は加賀地域（南加賀、辰口、末）には認められず、能登～越中西辺には普遍的に存在するが、単に地質条件だけではなく、地域の技術の伝統として評価したい。

素地はやや粒子の粗いものが主体で、破断面は平滑ではない。8世紀後半～9世紀前半のものが顯著で、黄灰色～赤褐色の還元不良のものも多い。8世紀初め頃のものには一部、素地が緻密な質感で明青灰色を呈し、破断面の平滑なものもある。全般的には、人形の腰を含むことやそれにによる石ハゼ等の亀裂などから、難な作りの印象を与えるものが多い。


- (5) 押水・高松紫斑群石に比べて、混和材の鉱物種で乳白色を呈する長石が主体となるのが特徴である。実地は7世紀後半以降のものでは、緻密な質感で破断面が平滑、銳利なもののが一般的である。色調はくすんだ灰色～暗青灰色が多く、断面がクリーム色を呈する特徴的なものもある。

第6表 包含磨出十十器觀察表


| 図・番号 | 器種       | 出土地点     | 法量     | その他     |
|------|----------|----------|--------|---------|
| 第60図 | 1 高杯     | 1X15Y    | 口:22.0 | 赤彩      |
|      | 2 "      | 1X15Y    | 口:21.9 | 赤彩      |
|      | 3 "      | 1X15Y    | 口:23.8 | 赤彩      |
|      | 4 "      | 1X15Y    | 脚:14.9 | 外面赤彩    |
|      | 5 "      | 1X15Y    | 脚:15.0 | 外面赤彩    |
|      | 6 小型高杯   | 1X15Y    |        |         |
|      | 7 "      | 2X15Y    | 脚:21.0 |         |
|      | 8 中型器台   | 2X14Y    | 口:21.2 | 赤彩      |
|      | 9 不則     | 1X15Y    | 脚:17.2 |         |
|      | 10 小型器台  | 1X15Y    | 口:8.4  | 赤彩      |
|      | 11 "     | 2X14Y    | 口:9.6  | 赤彩      |
|      | 12 "     | 1X15Y    | 口:8.1  |         |
|      | 13 "     | 1X15Y    | 口:8.3  | 脚内面以外赤彩 |
|      | 14 "     | 2X15Y    | 口:9.0  |         |
|      | 15 "     | 2X13-14Y | 口:8.0  | 脚内面以外赤彩 |
| 第61図 |          |          | 高:6.5  |         |
|      | 16 "     | 3X11Y    | 脚:11.0 |         |
|      | 17 "     | 1X14Y    | 脚:13.0 |         |
|      | 18 高杯    | 1X13Y    | 口:21.5 | 縫部分に刻み日 |
|      | 19 "     | 2X15Y    | 口:22.7 |         |
|      | 20 "     | 1X13Y    |        | 内黒、縫突起  |
|      | 21 "     | 1X13Y    | 口:18.9 |         |
|      |          |          | 高:12.6 |         |
|      |          |          | 脚:10.6 |         |
|      | 22       | 1X15Y    |        |         |
|      | 1 高杯     | 2X15Y    | 口:17.0 |         |
|      | 2 "      | 1X14Y    | 脚:10.0 |         |
|      | 3 "      | 3X11Y    | 脚:11.7 |         |
|      | 4 "      | 2X15Y    | 脚:11.4 |         |
|      | 5 小型鉢    | 2X15Y    | 口:10.8 | 体内面以外赤彩 |
|      | 6 "      | 2X15Y    | 口:10.8 |         |
|      |          |          | 高:7.6  |         |
|      | 7 "      | 1X15Y    | 口:12.8 |         |
|      | 8 "      | 2X15Y    |        |         |
|      | 9 "      | 2X14Y    | 口:9.6  |         |
|      | 10 小型丸底鉢 | 1X15Y    |        | 平底      |
|      | 11 "     | 2X15Y    | 口:11.0 | 平底      |
|      |          |          | 高:6.9  |         |
|      | 12 梗     | 1X15Y    | 口:12.0 | 丁寧なナデ   |
|      |          |          | 高:5.1  |         |
|      | 13 "     | 1X15Y    | 口:13.4 |         |
|      | 14 "     | 1X15Y    | 口:11.0 | 小型鉢か    |
|      | 15 "     | 2X15Y    | 口:12.6 | 丁寧なミガキ  |
|      |          |          | 高:5.9  |         |
|      | 16 "     | 1X12Y    | 口:9.8  | ナデ      |
|      |          |          | 高:7.0  |         |
|      | 17 "     | 1X15Y    | 口:12.6 | 外面ハケ後ナデ |
|      |          |          | 高:4.8  |         |

| 図・番号 | 器種    | 出土地点   | 法量              | その他の    |
|------|-------|--------|-----------------|---------|
| 18   | 鉢     | 1 X15Y | 口:12.4          |         |
| 19   | "     | 1 X15Y | 口:14.0          |         |
| 20   | 小型丸底壺 | 2 X11Y |                 |         |
| 21   | 手づくね  | 1 X15Y | 口:4.2<br>高:3.6  |         |
| 22   | 蓋     | 1 X15Y | 口:7.7           |         |
| 23   | 直口壺   | 3 X11Y | 口:8.4           |         |
| 24   | "     | 3 X11Y | 口:12.2          |         |
| 25   | "     | 1 X13Y | 口:9.1<br>高:14.6 |         |
| 26   | "     | 1 X14Y |                 |         |
| 27   | "     | 2 X14Y | 口:13.0          |         |
| 第62図 |       |        |                 |         |
| 1    | 壺2    | 3 X14Y | 口:21.4          | 貼付一単位3本 |
| 2    | "     | 1 X15Y | 口:18.4          | 瓶内面使用底? |
| 3    | "     | 1 X15Y | 底:5.2           |         |
| 4    | "     | 2 X15Y | 口:24.8          | 瓶に刻み目   |
| 5    | 甕3    | 2 X14Y | 口:(29)          |         |
| 6    | "     | 2 X15Y |                 |         |
| 7    | "     | 1 X15Y | 口:26.0          |         |
| 8    | 壺1    | 3 X11Y |                 |         |
| 9    | "     | 1 X14Y | 口:14.4          |         |
| 10   | "     | 2 X14Y | 口:15.6          |         |
| 11   | "     | 1 X15Y | 口:14.8          |         |
| 12   | "     | 3 X11Y | 口:14.4          |         |
| 13   | "     | 3 X11Y | 口:11.6          | Ⅲ期      |
| 14   | 甕1    | 2 X14Y | 口:14.0          |         |
| 15   | "     | 3 X11Y | 口:14.6          |         |
| 16   | "     | 1 X15Y | 口:15.0          |         |
| 17   | "     | 1 X15Y | 口:15.8          |         |
| 第63図 |       |        |                 |         |
| 1    | 甕1    | 1 X15Y | 口:15.8          |         |
| 2    | "     | 1 X15Y | 口:15.8          | 内面側圧痕2  |
| 3    | "     | 1 X15Y | 口:16.9          |         |
| 4    | "     | 1 X15Y | 口:15.0          |         |
| 5    | "     | 1 X15Y | 口:15.8          |         |
| 6    | "     | 3 X11Y |                 | 布留系     |
| 7    | "     | 3 X11Y | "               |         |
| 8    | "     | 2 X14Y |                 |         |
| 9    | 甕2    | 1 X15Y | 口:17.6          |         |
| 10   | "     | 3 X14Y | 口:18.8          |         |
| 11   | "     | 1 X15Y | 口:18.2          |         |
| 12   | "     | 2 X14Y | 口:18.6          |         |
| 13   | "     | 1 X15Y | 口:18.0          |         |
| 14   | "     | 1 X15Y | 口:19.6          |         |
| 15   | "     | 2 X15Y | 口:17.4          | 布留系     |
| 第64図 |       |        |                 |         |
| 1    | 甕1    | 1 X15Y | 口:14.2          |         |
| 2    | "     | 1 X15Y | 口:14.2          |         |


| 図・番号 | 器種   | 出土地点      | 法量     | その他の |
|------|------|-----------|--------|------|
| 3    | 甕1   | 1 X14Y    | 口:14.9 |      |
| 4    | "    | 1 X15Y    | 口:16.6 |      |
| 5    | "    | 1 X15Y    | 口:16.3 | 丸底   |
| 6    | "    | 1 X15Y    | 口:15.9 |      |
| 7    | 甕2   | 1 X15Y    | 口:18.2 |      |
| 8    | "    | 1 X15Y    | 口:18.8 |      |
| 9    | "    | 1 X15Y    | 口:19.8 |      |
| 10   | "    | 1 X15Y    | 口:17.8 | 丸底   |
| 11   | "    | 3 X11Y    | 口:19.3 |      |
| 12   | "    | 2 X15Y    | 口:21.4 |      |
| 第65図 |      |           |        |      |
| 1    | 甕2   | 1 X12Y    | 口:16.8 |      |
|      |      | 高:29.3    |        |      |
| 2    | "    | 1 X12Y    | 口:18.4 |      |
|      |      | 高:30.0    |        |      |
| 3    | "    | 1 X12Y    | 口:16.6 |      |
|      |      | 高:27.4    |        |      |
| 4    | 小型甕  | 1 X14Y    | 口:10.0 |      |
|      |      | 高:9.5     |        |      |
| 5    | 瓶    | 1 X15Y    |        |      |
| 6    | "    | 2 X15Y    | 孔:5.7  |      |
| 7    | "    | 1 X15Y    | 孔:6.8  |      |
| 8    | "    | 2 X15Y    |        | 多孔式  |
| 第66図 |      |           |        |      |
| 1    | カマド  | 1 X15Y    | 脚:(43) |      |
| 2    | "    | 1 X15Y    |        | 底    |
| 3    | 杯B   | 2 X15Y    |        |      |
| 4    | "    | 2 X11Y    |        |      |
| 5    | "    | 1 X15Y    |        |      |
| 6    | "    | 2 X15Y    |        |      |
| 7    | 杯H   | 1-2X10Y   | 口:11.6 |      |
| 8    | "    | 1 X15Y    |        |      |
| 9    | はそう  | 2 X15Y    | 口:13.3 |      |
| 10   | "    | 1 X15Y    |        |      |
| 11   | 無蓋高杯 | 3 X11Y    | 口:12.0 |      |
| 12   | 甕    | 1 X13-14Y |        |      |
| 13   | 人妻   | 2 X9Y     |        |      |
| 14   | "    | 1 X13-14Y |        |      |
| 15   | 不明   | 3 X9Y     |        |      |
| 16   | 杯B   | 2 X9Y     |        |      |
| 17   | 杯A   | 2 X9Y     |        |      |
| 18   | 人甕   | 1 X13Y    |        |      |

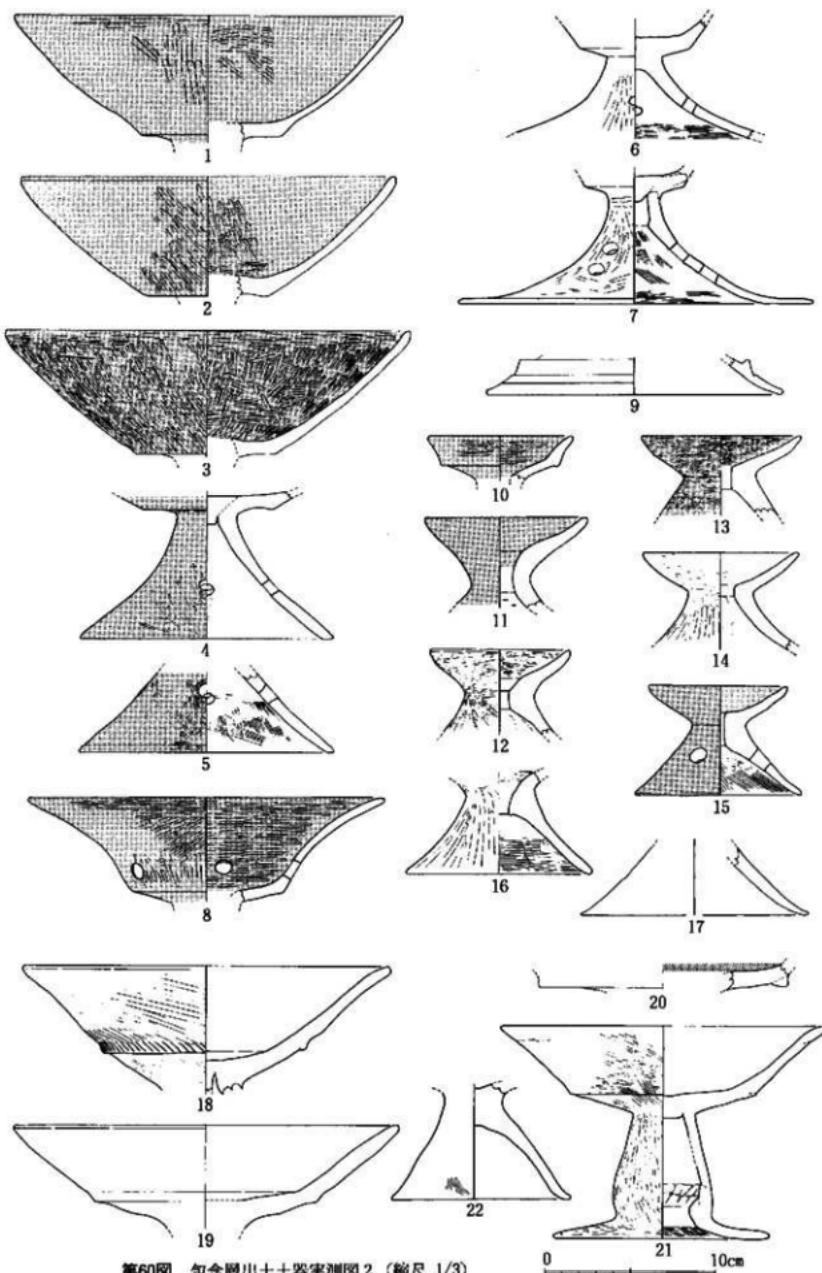


第60図 包含層出土土器実測図2 (縮尺 1/3)

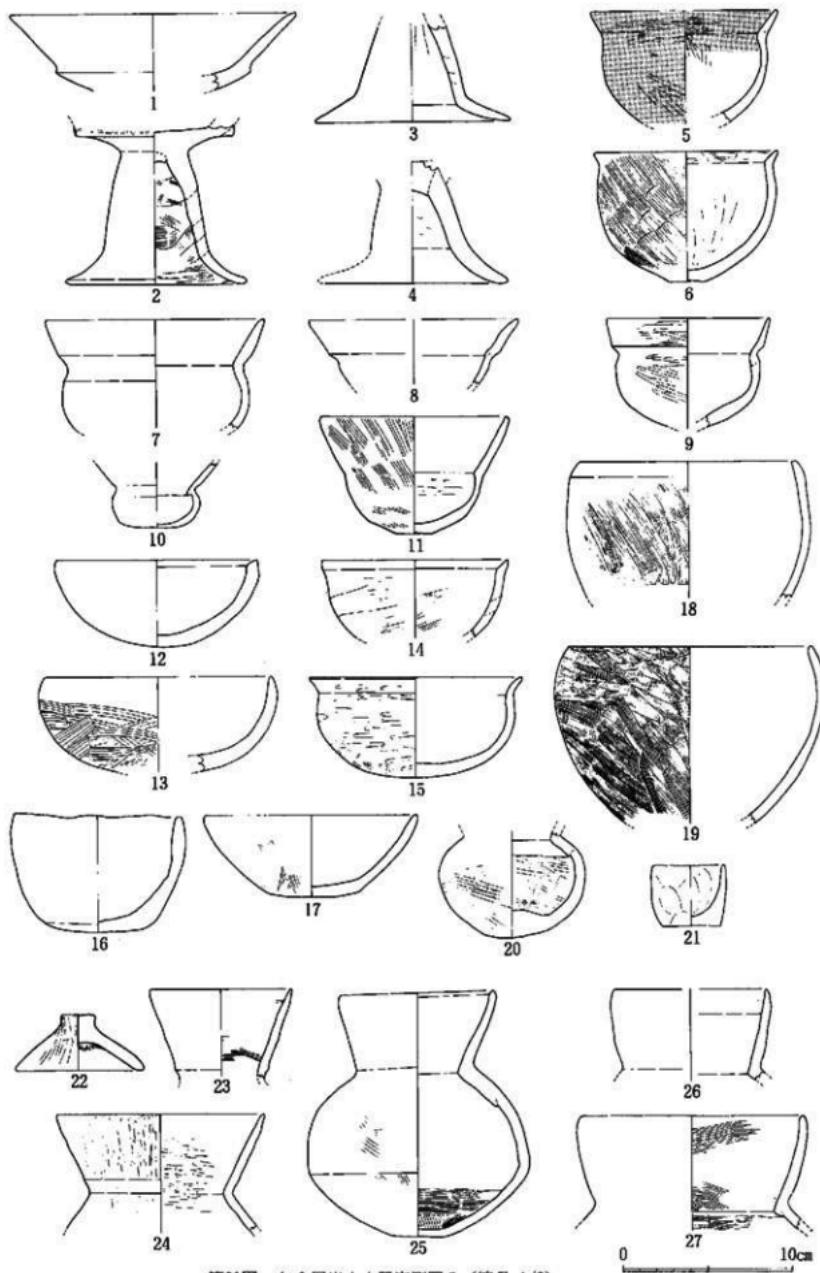


第61図 包含層出土土器実測図3 (縮尺 1/3)

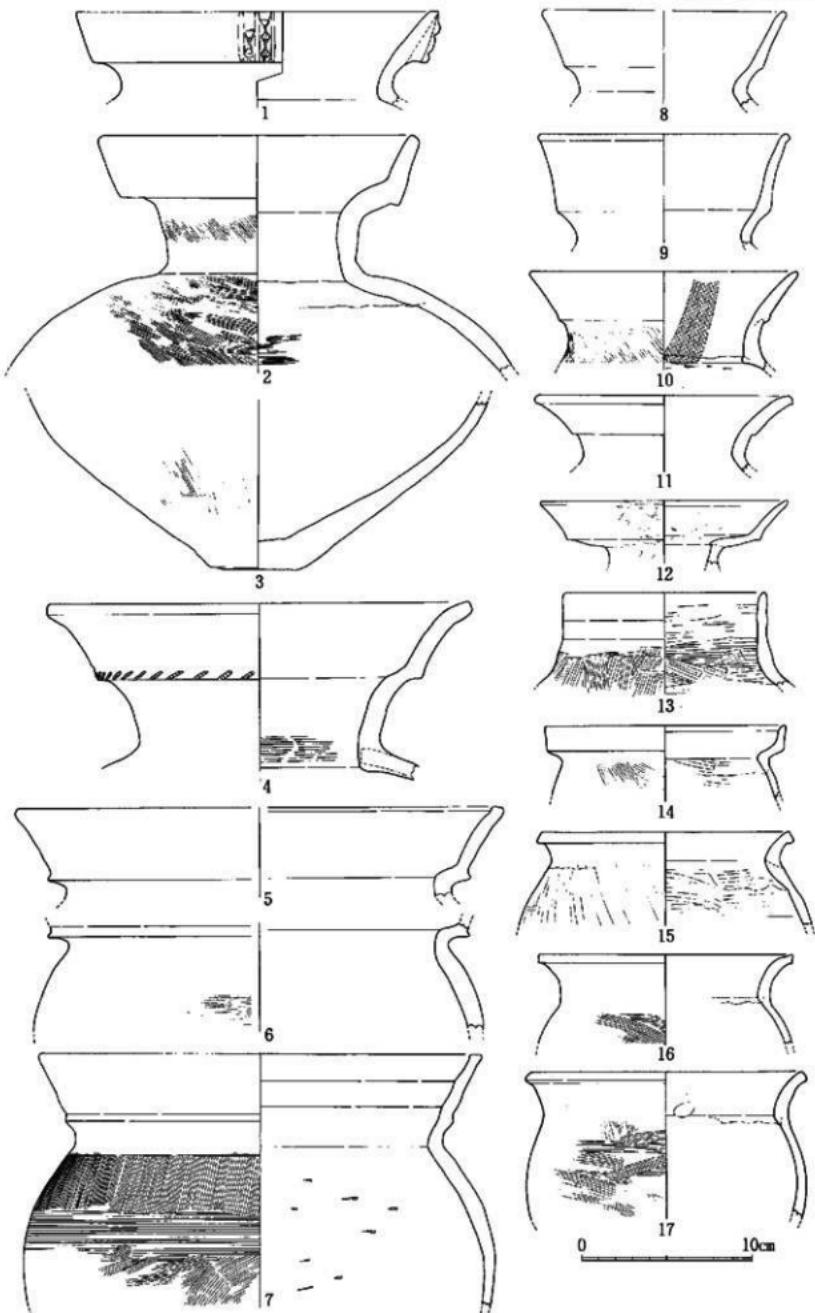


第62圖 包含層出土土器實測圖4 (縮尺 1/3)

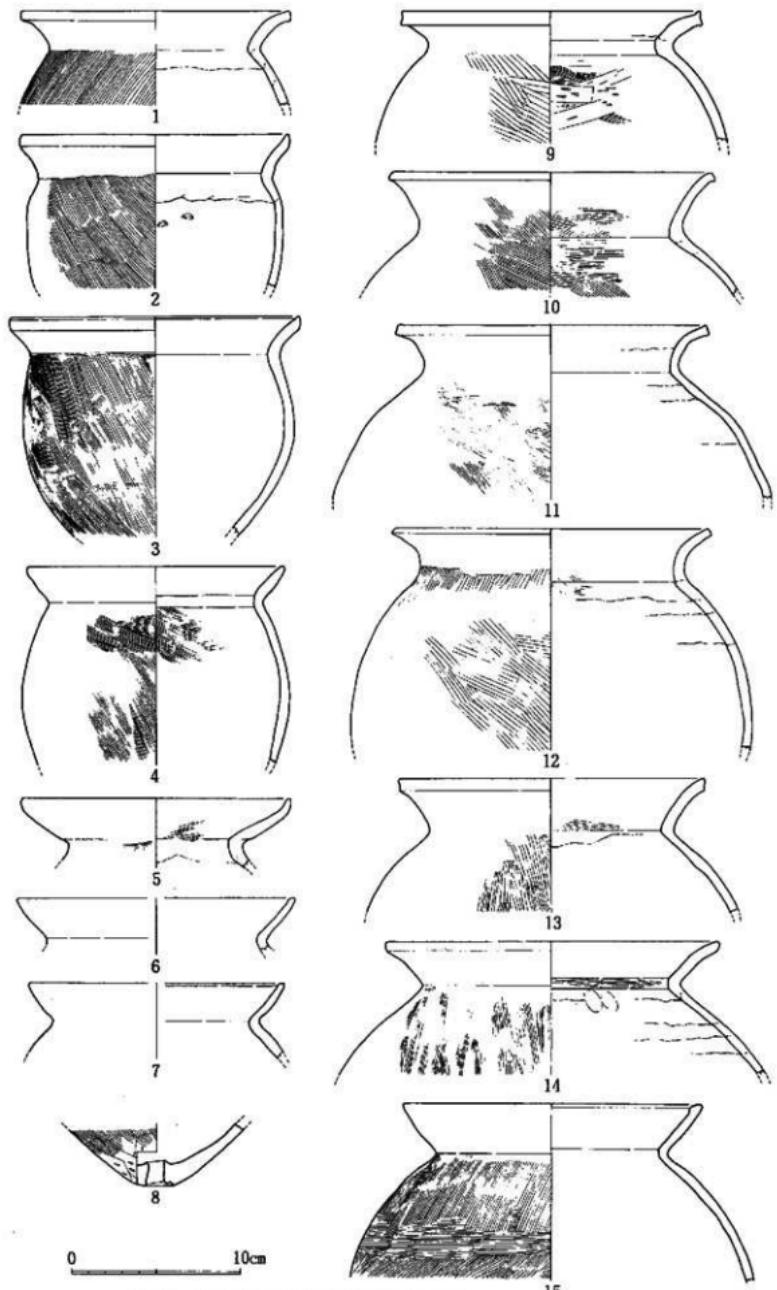


第63図 包含層出土土器実測図 5 (縮尺 1/3)

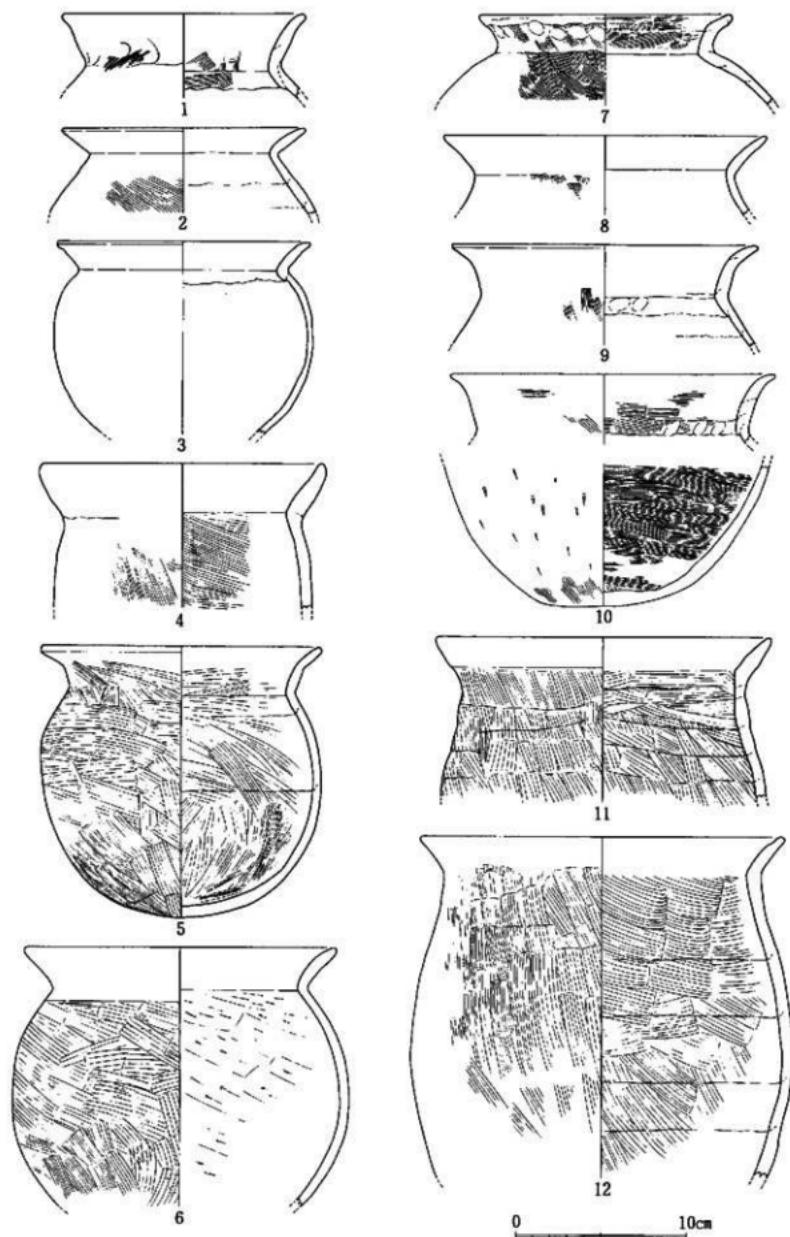

第64図 包含層出土土器火焔圖 6 (縮尺 1/3)

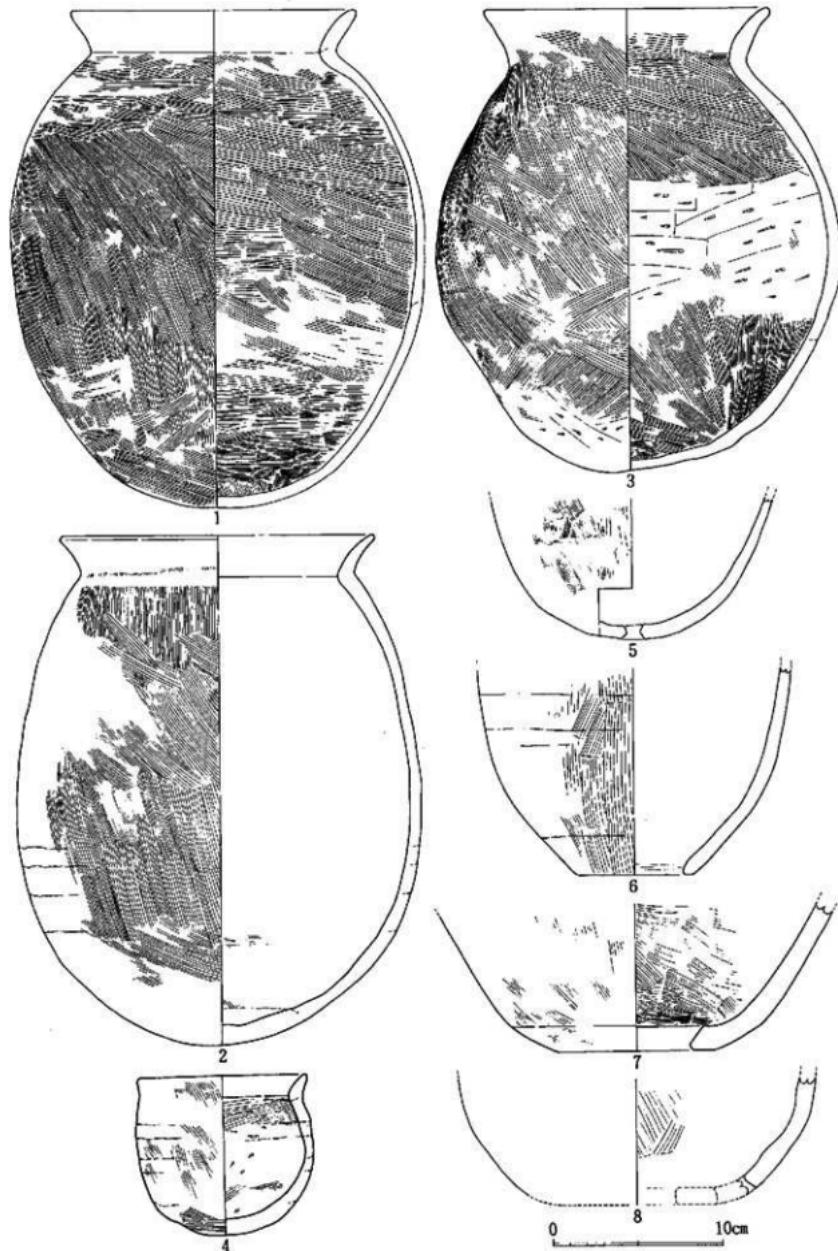

第65図 包含層出土土器実測図7 (縮尺 1/3)

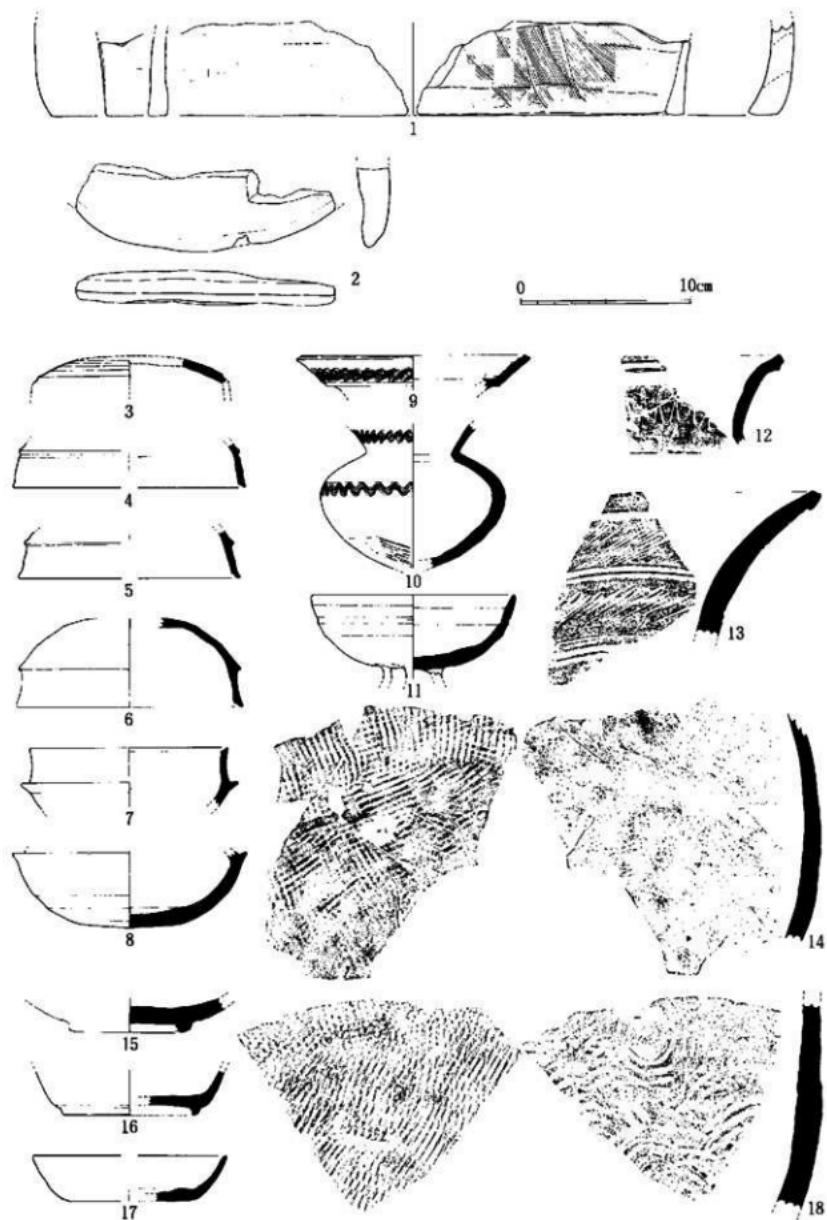

第66圖 包含層出土土器實測圖 8 (縮尺 1/3)

#### 第4節 中世の遺物

包含層から出土した中世の遺物については、第7表・第59~77図に示したとおりである。

第7表 包含層出土中世土器観察表


[単位はcm. ( )を付したものは現存値を示す]

| 掲出番号   | 出土遺構・区     | 製品  | 器種 | 法量(cm) |     |       | 色調               | 調整・胎土・焼成・その他                     |
|--------|------------|-----|----|--------|-----|-------|------------------|----------------------------------|
|        |            |     |    | 口徑     | 底径  | 器高    |                  |                                  |
| 第67図1  | 2X9Y区      | 土師器 | 皿  | —      | 4.0 | (3.0) | 褐色               | 内面ナデ 外ナデ 底面回転糸切り                 |
| 第67図2  | 2X9Y区      | 土師器 | 皿  | 8.6    | 4.0 | 2.3   | 灰黄褐色             | 内面ヨコナデ 外面ヨコナデ 底面回転糸切り            |
| 第67図3  | 2X9Y区      | 土師器 | 碗  | 12.3   | 6.1 | 4.6   | 浅黄褐色             | 内面ヨコナデ 外面ヨコナデ                    |
| 第67図4  | 2X9Y区      | 土師器 | 皿  | 8.9    | 5.6 | 1.9   | 灰黄褐色             | 内面ヨコナデ 外面ヨコナデ 底面回転糸切り 海綿骨片を含む    |
| 第67図5  | 2X9Y区      | 土師器 | 皿  | 8.8    | 5.1 | 2.9   | 浅黄褐色             | 底面回転糸切り                          |
| 第67図6  | 2X9Y区      | 土師器 | 皿  | 8.2    | 3.4 | 2.1   | 橙色               | 内面ヨコナデ 外面ヨコナデ 底面回転糸切り            |
| 第67図7  | 2X9Y区      | 土師器 | 皿  | 15.1   | 9.0 | 3.1   | 灰黄褐色             | 内面ナデ 外面ナデ 外底面指頭圧痕                |
| 第67図8  | 2X9Y区      | 土師器 | 皿  | 13.3   | 8.5 | 2.6   | 灰黄褐色             | 内面ヨコナデ 外面ヨコナデ 外底面指頭圧痕            |
| 第67図9  | 2X9Y区      | 土師器 | 皿  | 14.2   | 8.3 | 3.1   | 浅黄褐色             | 内面指頭圧痕 外面底面に指頭圧痕                 |
| 第67図10 | 2X9Y区      | 土師器 | 皿  | 11.6   | 4.8 | 3.0   | 橙色               | 内面ナデ 外面ナデ 海綿骨片を少量含む              |
| 第67図11 | 2X9Y区      | 土師器 | 皿  | 7.5    | 3.1 | 1.8   | 橙色               | 外底面に弱く指頭圧痕                       |
| 第67図12 | 2X9Y区      | 土師器 | 皿  | 8.3    | 3.9 | 1.6   | 橙色               | 内面ヨコナデ 外面ヨコナデ 外底面に指頭圧痕           |
| 第67図13 | 2X9Y区      | 土師器 | 皿  | 8.4    | 4.8 | 1.7   | 浅黄褐色             | 内面薄く指頭圧痕 外面ナデ 外底面に指頭圧痕 海綿骨片を少量含む |
| 第67図14 | 2X9Y区      | 土師器 | 皿  | 8.2    | 6.0 | 1.5   | 橙色               | 両面ともに磨耗しているため調整不明                |
| 第67図15 | 2X9Y区      | 土師器 | 皿  | 7.9    | 6.6 | 1.6   | 浅黄褐色             | 内面ヨコナデとナデ 外面ヨコナデ                 |
| 第67図16 | 2X9Y区      | 土師器 | 皿  | 8.6    | 4.7 | 1.8   | 浅黄褐色             | 外底面弱い指頭圧痕                        |
| 第67図17 | 2X9Y区      | 土師器 | 皿  | 8.7    | 5.1 | 1.7   | 浅黄褐色             | 両底面に指頭圧痕                         |
| 第67図18 | 2X9Y区      | 朱洲  | 皿  | 9.3    | 4.9 | 1.9   | 浅黄褐色             | 内面ヨコナデ 外面ヨコナデ 海綿骨片が目立つ           |
| 第67図19 | 2X9Y区      | 白磁  | 皿  | 10.2   | —   | (1.0) | 素地灰色<br>輪明打-灰褐色  | 内面ヨコナデ 外面ヨコナデ 内面に菊花文 口縁に輪花 型づくり  |
| 第67図20 | 2X9Y区      | 白磁  | —  | —      | 3.6 | (0.9) | 白色               | 内面ヨコナデ 外面ヨコナデ 底面回転糸切り 型づくり       |
| 第67図21 | 2X9Y区      | 青磁  | 皿  | —      | —   | (2.4) | 青地灰白色<br>黒オーバー青色 | 内面ヨコナデ 外面ヨコナデとハケ 同安窯             |
| 第67図22 | 2X9Y区<br>他 | 朱洲  | 水注 | —      | —   | (7.2) | 灰色               | 内面ヨコナデ 外面ヨコナデ 海綿骨片を含む            |


| 探査番号   | 出土場所・区 | 製品種 | 器種  | 法量(cm) |      |        | 色調   | 調整・胎土・焼成・その他                         |
|--------|--------|-----|-----|--------|------|--------|------|--------------------------------------|
|        |        |     |     | 径      | 底径   | 高      |      |                                      |
| 第67図23 | 2X9YX  | 珠洲  | 耳付壺 | —      | —    | (8.6)  | 灰色   | 内面ヨコナデ 外面ヨコナデ 海綿骨片を含む                |
| 第67図24 | 2X9Y区他 | 珠洲  | 壺   | —      | —    | (16.0) | 暗灰色  | 内面タタキ 外面タタキ                          |
| 第67図25 | 2X9Y区  | 珠洲  | 壺   | 25.1   | —    | (3.9)  | 灰白色  | 内面ヨコナデ 外面ヨコナデ 少量の海綿骨片を含む             |
| 第67図26 | 2X9Y区  | 珠洲  | 鉢   | 28.2   | —    | (8.1)  | 灰色   | 内面ヨコナデ 外面ヨコナデ 海綿骨片を含む                |
| 第67図27 | 2X9Y区  | 珠洲  | 鉢   | 20.2   | —    | (5.6)  | 灰色   | 内面ヨコナデ 外面ヨコナデ                        |
| 第67図28 | 2X9Y区  | 珠洲  | 鉢   | 12.4   | —    | (5.4)  | 灰色   | 内面ヨコナデ 外面ヨコナデ                        |
| 第67図29 | 2X9Y区  | 珠洲  | 壺底部 | —      | 9.8  | (4.5)  | 灰色   | 内面ヨコナデ 外面ヨコナデ 武面ナデ 海綿骨片含む            |
| 第67図30 | 2X9YX  | 珠洲  | 擂鉢  | —      | 13.6 | (4.9)  | 灰色   | 内面ヨコナデ 外面ヨコナデ おろし日の1単位は5条で幅1cmである    |
| 第68図1  | 2X10Y区 | 土師器 | 皿   | 14.8   | 7.2  | 3.7    | 浅黄橙色 | 内面ヨコナデ 外面ヨコナデ 底面回転糸切り 海綿骨片含む         |
| 第68図2  | 2X10Y区 | 土師器 | 碗   | 13.4   | 6.6  | 4.2    | 浅黄橙色 | 内面磨耗のため不明 外面ヨコナデ 底面回転糸切り             |
| 第68図3  | 2X10YX | 土師器 | 碗   | 12.0   | 4.8  | 4.1    | 黄橙色  | 内面ヨコナデ 外面ヨコナデ 武面回転糸切り                |
| 第68図4  | 2X10Y区 | 土師器 | 碗   | —      | 6.6  | (2.2)  | 浅黄橙色 | 内面ヨコナデ 外面ヨコナデ 底面回転糸切り                |
| 第68図5  | 2X10Y区 | 土師器 | 皿   | —      | 3.9  | (3.3)  | 浅黄橙色 | 内面ヨコナデ 外面ヨコナデ 底面回転糸切り                |
| 第68図6  | 2X10Y区 | 土師器 | 皿   | 8.7    | 5.1  | 3.5    | 褐色   | 内面磨耗のため不明 外面ヨコナデ                     |
| 第68図7  | 2X10Y区 | 土師器 | 皿   | 8.4    | 5.5  | 2.3    | 浅黄橙色 | 内面ヨコナデ 外面ヨコナデ 底面回転糸切り                |
| 第68図8  | 2X10Y区 | 土師器 | 皿   | 8.0    | 4.5  | 2.1    | 浅黄橙色 | 内面ヨコナデ 外面ヨコナデ 底面回転糸切り                |
| 第68図9  | 2X10Y区 | 土師器 | 皿   | 8.8    | 4.9  | 2.1    | 褐色   | 内面ヨコナデ 外面ヨコナデ 底面回転糸切り 海綿骨片を含む        |
| 第68図10 | 2X10Y区 | 土師器 | 皿   | 9.2    | 5.0  | 2.0    | 褐色   | 内面ヨコナデ 外面ヨコナデ 底面回転糸切り                |
| 第68図11 | 2X10Y区 | 土師器 | 皿   | 15.2   | 11.0 | 2.6    | 浅黄橙色 | 内面ヨコナデとナデ 外面ヨコナデとナデ 海綿骨片を多く含む        |
| 第68図12 | 2X10Y区 | 土師器 | 皿   | 13.4   | 8.8  | 2.9    | 浅黄橙色 | 内面ヨコナデとナデ 外面ヨコナデとナデ                  |
| 第68図13 | 2X10Y区 | 土師器 | 皿   | 14.2   | 11.8 | 3.4    | 浅黄橙色 | 内面ヨコナデとナデ 外面ヨコナデとナデ 海綿骨片を含む          |
| 第68図14 | 2X10Y区 | 土師器 | 皿   | 8.2    | 6.4  | 2.2    | 黄褐色  | 内面ヨコナデとナデ 外面ヨコナデとナデ                  |
| 第68図15 | 2X10Y区 | 土師器 | 皿   | 7.5    | 5.0  | 2.0    | 浅黄橙色 | 内面ヨコナデとナデ 外面ヨコナデ                     |
| 第68図16 | 2X10Y区 | 土師器 | 皿   | 7.8    | 7.4  | 1.8    | 浅黄橙色 | 内面ヨコナデとナデ 外面ヨコナデとナデ 外底面指頭圧痕を残す       |
| 第68図17 | 2X10Y区 | 土師器 | 皿   | 8.4    | 5.6  | 1.7    | 浅黄橙色 | 内面ヨコナデとナデ 外面ヨコナデとナデ                  |
| 第68図18 | 2X10Y区 | 土師器 | 皿   | 9.0    | 8.8  | 1.6    | 浅黄橙色 | 内面ヨコナデとナデ 外面ヨコナデとナデ 海綿骨片を含む          |
| 第68図19 | 2X10Y区 | 珠洲  | 擂鉢  | —      | —    | (8.5)  | 灰色   | 内面ヨコナデ 外面ヨコナデ おろし日の1単位は12条で幅1.6cmである |
| 第68図20 | 2X10Y区 | 珠洲  | 壺   | —      | —    | (6.5)  | 灰色   | 内面ヨコナデ 外面ヨコナデ 脚径15.8cm 海綿骨片含む        |

| 辨別番号   | 出土遺構・区       | 製 品       | 器 形 | 法 量 (cm) |         |         | 色 調               | 調整・胎土・焼成・その他                           |
|--------|--------------|-----------|-----|----------|---------|---------|-------------------|--|
|        |              |           |     | 口 径      | 底 径     | 器 高     |                   |  |
| 第68図21 | 2 X10Y区      | 珠洲        | 鉢   | —        | 9.4     | ( 5.9 ) | 灰色                | 内面ヨコナデ 外面ヨコナデ 使用窓がある<br>海綿骨片を含む        |
| 第68図22 | 2 X10Y区<br>能 | 珠洲        | 鉢   | 26.6     | —       | (10.2)  | 灰白色               | 内面ヨコナデ 外面ヨコナデ 海綿骨片を<br>含む              |
| 第68図23 | 2 X10Y区      | 青磁        | 有台碗 | —        | 6.2     | ( 1.8 ) | 素地灰白色<br>釉オリーブ色   | 内面ヨコナデ 外面ヨコナデ 底面回転糸<br>切り細かい買入あり 同安窯系  |
| 第68図24 | 2 X10Y区      | 青磁        | 有台碗 | —        | ( 5.4 ) | ( 1.7 ) | 素地明け・灰色<br>釉オリーブ色 | 内面ヨコナデ 外面ヨコナデ 外底面ハケ<br>第67図21と同一個体     |
| 第68図25 | 2 X10Y区      | 青白磁       | 蓋   | 6.1      | —       | 1.2     | 素地灰白色<br>釉オリーブ色   | 内面ヨコナデ 外面ヨコナデ                          |
| 第68図26 | 2 X10Y区      | 白磁        | 碗   | 14.9     | —       | ( 2.2 ) | 素地灰白色<br>釉オリーブ色   | 内面ヨコナデ 外面ヨコナデ 玉縁口縁                     |
| 第68図27 | 2 X10Y区      | 白磁        | 碗   | 16.2     | —       | ( 3.1 ) | 素地灰色<br>釉灰白色      | 内面ヨコナデ 外面ヨコナデ 買入があっ<br>て外面にとくに著しい 端反り  |
| 第68図28 | 2 X10Y区      | 類戸系陶<br>器 | 皿   | 10.5     | —       | —       | 素地灰色<br>釉オリーブ色    | 両面に灰釉<br>買入あり 内面に菊花文を押<br>捺している        |
| 第68図29 | 2 X10Y区      | 青磁        | 皿   | 8.8      | 6.1     | ( 1.6 ) | 素地灰色<br>釉明綠灰色     | 内面ヨコナデ 外面ヨコナデ 龍泉窯系                     |
| 第69図1  | 2 X 7 Y区     | 土師器       | 皿   | —        | 4.1     | ( 3.2 ) | 浅黄褐色              | 内面ヨコナデ 外面ヨコナデ 底面回転糸<br>切り              |
| 第69図2  | 1 X 9 Y区     | 珠洲        | 鉢   | 27.2     | —       | ( 5.8 ) | 灰色                | 内面ヨコナデ 外面ヨコナデ 海綿骨片を<br>多く含む            |
| 第69図3  | 1 X10Y区<br>能 | 珠洲        | 鉢   | 30.3     | —       | ( 5.4 ) | 灰色                | 内面ヨコナデ 外面ヨコナデ                          |
| 第69図4  | 3 X 9 Y区     | 土師器       | 皿   | 8.0      | 3.6     | 1.4     | 浅黄褐色              | 内面ヨコナデ 外面ヨコナデ                          |
| 第69図5  | 3 X 9 Y区     | 土師器       | 皿   | 8.4      | 3.5     | 1.8     | 浅黄褐色              | 内面ヨコナデと指環状模様の 外面ヨコナ<br>デ 少量海綿骨片を含む     |
| 第69図6  | 3 X 9 Y区     | 土師器       | 皿   | 9.0      | 5.4     | 1.4     | 浅黄褐色              | 内面ヨコナデ 外面ヨコナデ                          |
| 第69図7  | 1 X10Y区      | 土師器       | 碗   | 13.4     | 4.3     | 2.7     | 褐色                | 内面ヨコナデ 外面ヨコナデ                          |
| 第69図8  | 1 X10Y区      | 珠洲        | 鉢   | —        | —       | ( 5.8 ) | 灰色                | 内面ヨコナデ 外面ヨコナデ                          |
| 第69図9  | 1 X10Y区      | 珠洲        | 片口鉢 | —        | —       | (10.5)  | 灰色                | 内面ヨコナデ 外面ヨコナデ 海綿骨片含<br>む               |
| 第69図10 | 1 X10Y区      | 珠洲        | 鉢   | —        | —       | ( 3.1 ) | 灰色                | 内面ヨコナデ 外面ヨコナデ 海綿骨片含<br>む               |
| 第69図11 | 1 X10Y区      | 白磁        | 碗   | 16.0     | —       | ( 3.4 ) | 素地灰色<br>釉オリーブ灰色   | 内面ヨコナデ 外面ヨコナデ                          |
| 第69図12 | 2 X10Y区      | 珠洲        | 壺   | —        | —       | (11.4)  | 灰色                | 内面ヨコナデ 外面ヨコナデとカキ目 刃<br>径17.9cm 海綿骨片を含む |
| 第69図13 | 2 X11Y区      | 土師器       | 皿   | 8.1      | 3.9     | 2.5     | 褐色                | 内面ヨコナデ 外面ヨコナデ 底面回転糸<br>切り              |
| 第69図14 | 3 X11Y区      | 土師器       | 皿   | 8.7      | 4.3     | 2.1     | 浅黄褐色              | 内面ヨコナデ 外面ヨコナデ                          |
| 第69図15 | 3 X11Y区      | 土師器       | 皿   | 9.0      | 5.1     | 1.7     | 褐色                | 内面ヨコナデ 外面ヨコナデ 海綿骨片少<br>量含む             |
| 第69図16 | 1 X15Y区      | 土師器       | 皿   | 9.5      | 4.4     | 3.3     | 浅黄色               | 内面ヨコナデ 外面ヨコナデ 底面回転糸<br>切り              |
| 第69図17 | 1 X13Y区      | 青磁        | 碗   | —        | —       | ( 4.8 ) | 素地灰色<br>釉オリーブ灰色   | 内面ヨコナデ 外面ヨコナデ 龍泉窯系                     |
| 第69図18 | 3 X11Y区      | 青磁        | 碗   | —        | 5.7     | ( 2.3 ) | 素地灰色<br>釉オリーブ灰色   | 内面ヨコナデ 外面ヨコナデ 龍泉窯系<br>鍋蓋蓮弁文            |
| 第69図19 | 1 X13Y区      | 白磁        | 四耳壺 | 9.6      | —       | ( 4.2 ) | 素地灰白色<br>釉オリーブ色   | 内面ヨコナデ                                 |


| 件名番号   | 出土遺構・区          | 製 品 | 器 種 | 法 量 (cm) |      |        | 色 調                 | 調整・土塗・焼成・その他                                  |
|--------|-----------------|-----|-----|----------|------|--------|---------------------|---|
|        |                 |     |     | 口 径      | 底 径  | 器 高    |                     |   |
| 第69回20 | I X 12 Y 区      | 珠洲  | 擂鉢  | —        | —    | (5.2)  | 灰色                  | 内面ヨコナデ 外面ヨコナデ おろし日の<br>1単位は15条で幅2.5cmである      |
| 第69回21 | I X 12 Y 区      | 珠洲  | 擂鉢  | —        | —    | (7.7)  | 灰色                  | 内面ヨコナデ 外面ヨコナデ おろし日の<br>1単位は10条で幅1.9cm 海綿骨片を含む |
| 第69回22 | I X 13 Y 区      | 珠洲  | 鉢   | —        | —    | (5.5)  | 灰色                  | 内面ヨコナデ 外面ヨコナデ 海綿骨片含む                          |
| 第69回23 | I X 13 Y 区      | 土師器 | 皿   | 8.5      | 4.5  | 1.7    | 浅黄褐色                | 内面ヨコナデ 外面ヨコナデ                                 |
| 第69回24 | 2 X 13 Y 区      | 珠洲  | 擂鉢  | —        | —    | (3.1)  | 灰色                  | 内面ヨコナデ 外面ヨコナデ 海綿骨片含む                          |
| 第69回25 | 2 X 13 Y 区      | 白磁  | 有台碗 | —        | 5.2  | (3.1)  | 素地灰白色<br>海綿灰白色      | 内面ヨコナデ 外面ヨコナデ 底面回転系<br>切り                     |
| 第69回26 | 2 X 13 Y 区      | 青磁  | 皿   | —        | 5.1  | (1.2)  | 素地灰色<br>透明青灰色       | 内面ヨコナデ 外面ヨコナデ 肩に貫入あり<br>内底面に円安窓の文様            |
| 第69回27 | I X 14 Y 区      | 土師器 | 皿   | 9.0      | 4.2  | 2.5    | 浅黄褐色                | 内面ヨコナデ 外面ヨコナデ 底面回転系<br>切り 海綿骨片含む              |
| 第69回28 | I X 14 Y 区      | 土師器 | 皿   | —        | 5.8  | (1.8)  | 浅黄褐色                | 内面ヨコナデ 外面ヨコナデ 底面回転系<br>切り                     |
| 第70回1  | 3 X 14 Y 区      | 珠洲  | 甕   | 48.6     | —    | (9.7)  | 灰色                  | 内面タタキ 外面タタキ                                   |
| 第70回2  | 満集中個所他          | 珠洲  | 甕   | 60.1     | —    | (10.6) | 赤灰色<br>断面にぶい<br>赤褐色 | 内面タタキ 外面タタキ                                   |
| 第70回3  | 満集中個所他          | 珠洲  | 甕   | 51.0     | —    | (20.2) | 灰色                  | 内面タタキ 外面タタキ 海綿骨片を少數<br>含む                     |
| 第71回1  | 2 X 9 Y 区       | 珠洲  | 甕   | 39.6     | —    | (8.2)  | オーリーブ状<br>色         | 内面タタキのあとナデ 外面タタキ 接合<br>部が明瞭に残っている             |
| 第71回2  | 2 X 9 Y 区       | 珠洲  | 甕   | 38.0     | —    | (13.8) | 灰色                  | 内面タタキ 外面タタキのあとナデ 向面<br>ともクレーター状に剥離している        |
| 第71回3  | 第26号満他          | 珠洲  | 甕   | 47.0     | —    | (15.7) | 赤灰色                 | 内面タタキ 外面タタキ 口唇部が全体の<br>に小さなクレーター状に剥離している      |
| 第72回1  | 2 X 15 Y 区      | 珠洲  | 壺   | —        | —    | (6.5)  | 灰色                  | 内面ヨコナデ 外面ヨコナデ 鋼錠18cm<br>横曲状瓶文具により文様           |
| 第72回3  | 2 X 9 Y 区       | 珠洲  | 甕   | —        | 20.0 | (6.6)  | 灰色                  | 内面ヨコナデ 外面ヨコナデとタタキ 武<br>部と胴部に砂付蓋               |
| 第72回4  | I X 12 Y 区<br>他 | 珠洲  | 甕   | —        | 19.0 | (5.1)  | 暗灰色                 | 内面ヨコナデ 外面ヨコナデ 土塗はしっ<br>とりしている                 |
| 第73回1  | 2 X 10 Y 区<br>他 | 珠洲  | 甕   | —        | 13.4 | (10.2) | 灰色                  | 内面ヨコナデ 外面タタキ タタキは細く<br>で長い 海綿骨片を少數含む          |
| 第73回1  | 2 X 9 Y 区<br>他  | 珠洲  | 甕   | —        | —    | (11.5) | 赤灰色                 | 内面タタキ 外面タタキ タタキの単位は1<br>2条で幅4.5cmである          |
| 第74回2  | 2 X 11 Y 区      | 珠洲  | 甕   | —        | —    | (6.9)  | 灰色                  | 内面タタキ 外面タタキ                                   |
| 第74回3  | I X 13 Y 区      | 珠洲  | 甕   | —        | —    | (8.7)  | 灰色                  | 内面タタキ 外面タタキ                                   |
| 第74回4  | I X 15 Y 区      | 珠洲  | 甕   | —        | —    | (18.2) | 灰色<br>外面暗灰色         | 内面タタキ 外面タタキと自然釉 タタキ<br>の単位は13条で幅4.2cmである      |
| 第75回1  | ピット60           | 珠洲  | 甕   | —        | —    | (21.2) | 灰色                  | 内面ナデ 外面タタキ                                    |
| 第75回2  | 第15号満他          | 珠洲  | 甕   | —        | —    | (29.1) | 灰色                  | 内面タタキ 外面タタキ 海綿骨片少數含<br>む                      |
| 第76回   | 第1号堅穴<br>他      | 越前  | 甕   | —        | 20.0 | (53.3) | 灰赤色                 | 内面タタキのあとナデ 外面タタキ 透子<br>格子目文                   |

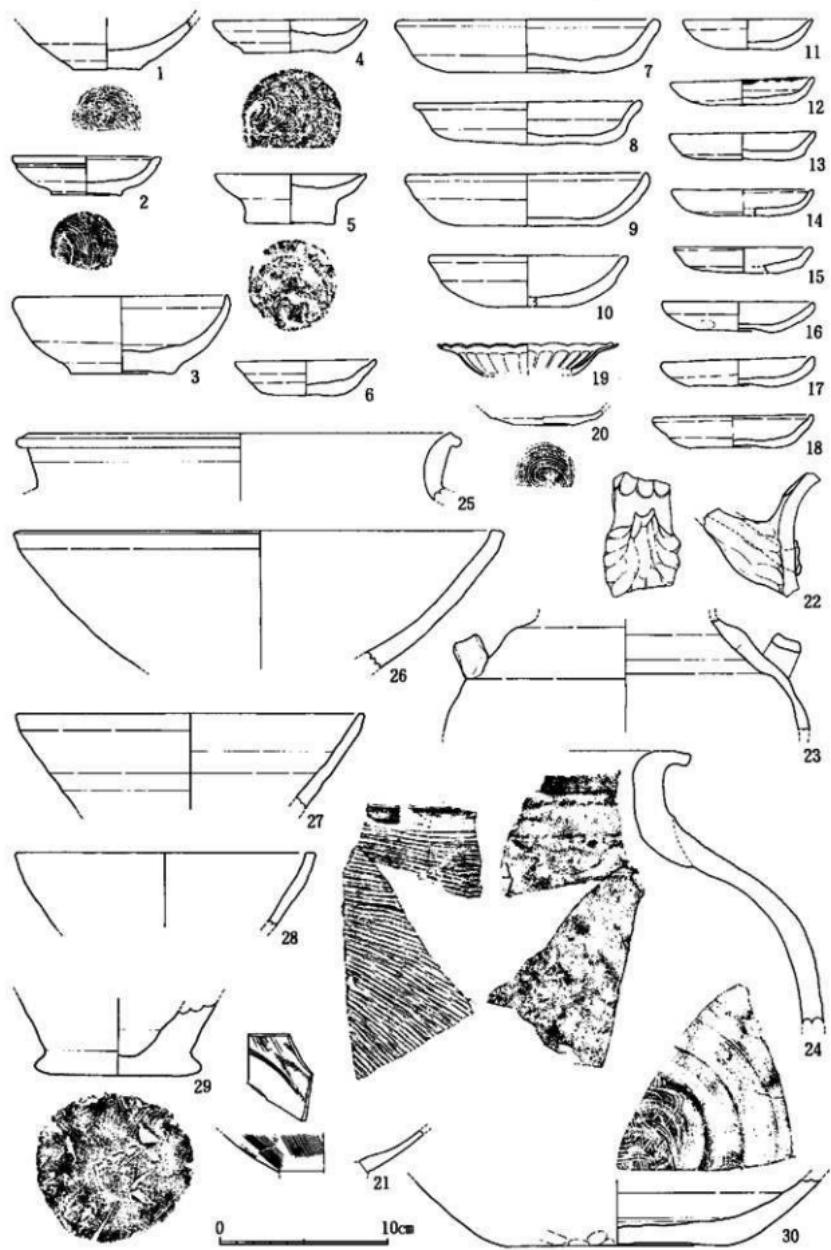


第67図 2X9Y区包含層出土土器実測図 (縮尺 1/3)

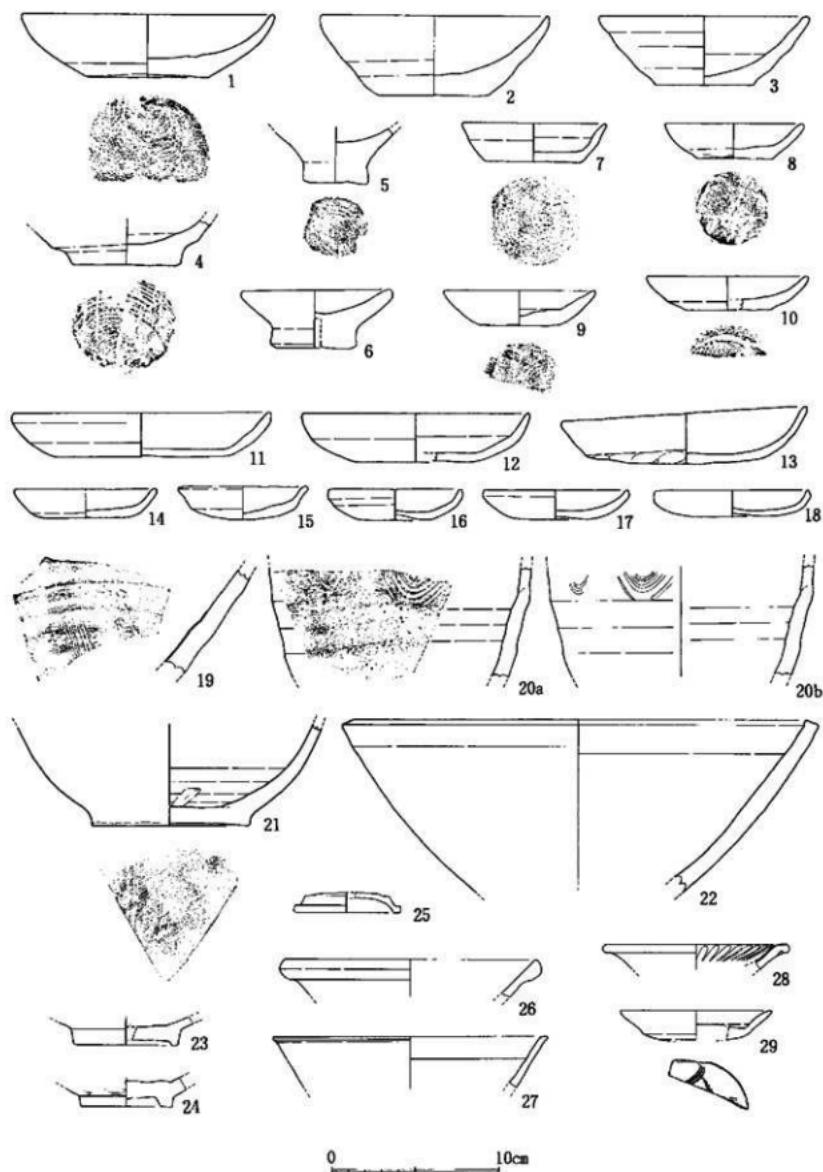

第68図 2X10Y区包含層出土土器実測図（縮尺 1/3）

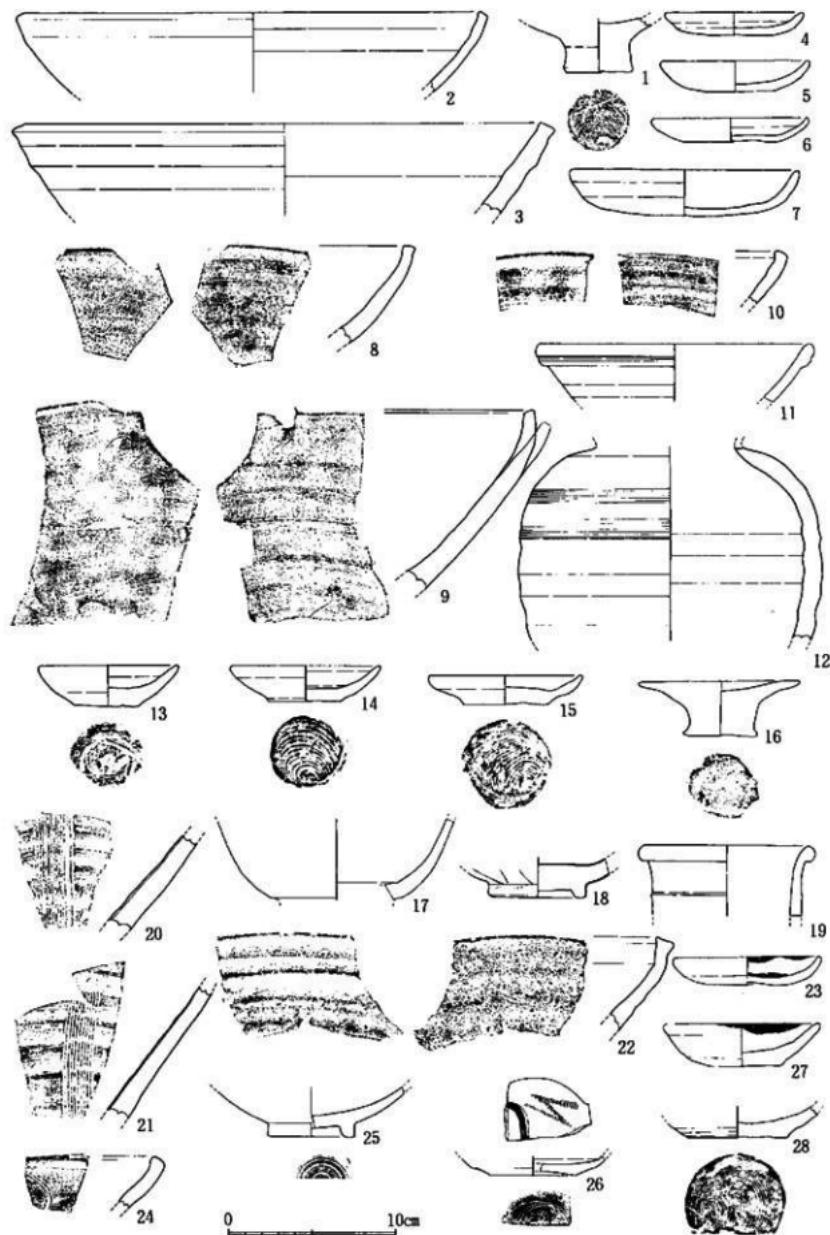



第69図 包含層出土土器実測図 9 (縮尺 1/3)

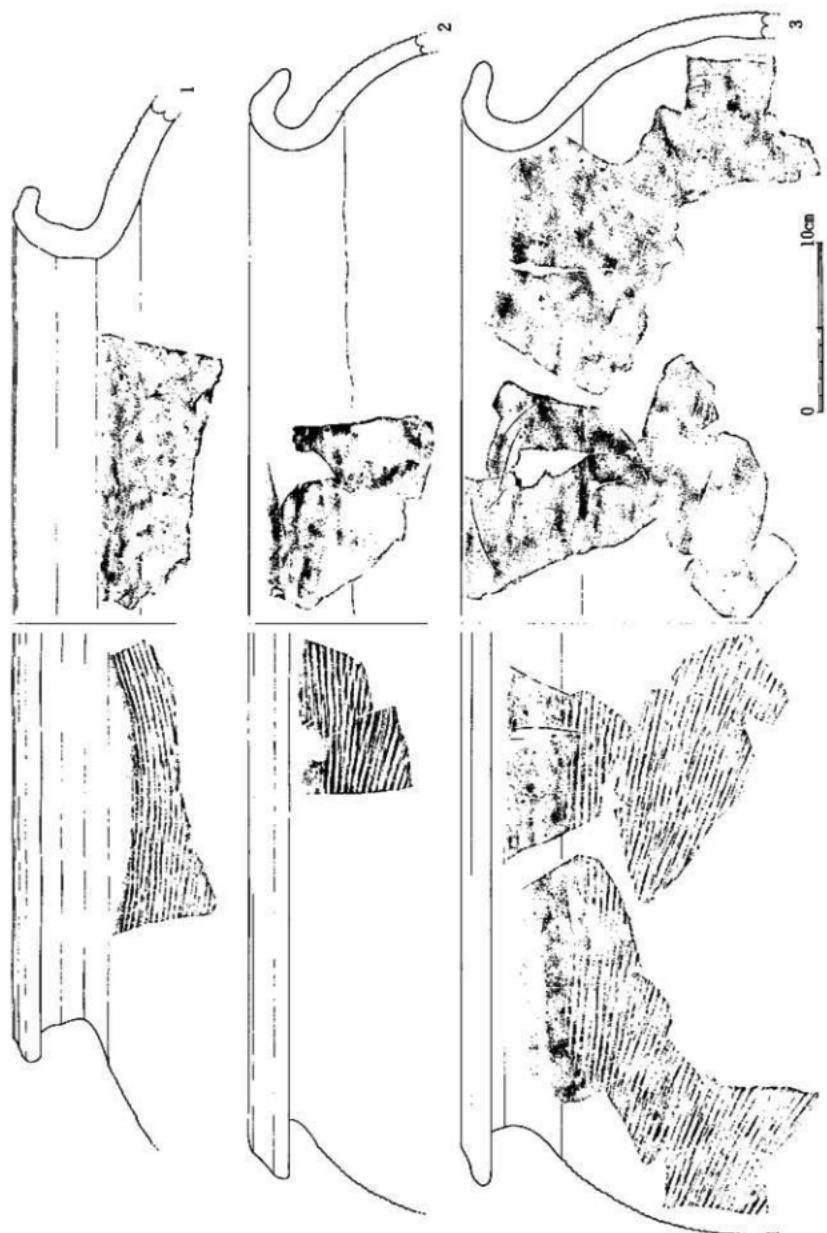



第70图 舟洲龙洞1号堆积层出土遗物 (比例尺1/3)

第71圖 珠洲火則圖2 (縮尺1/3)

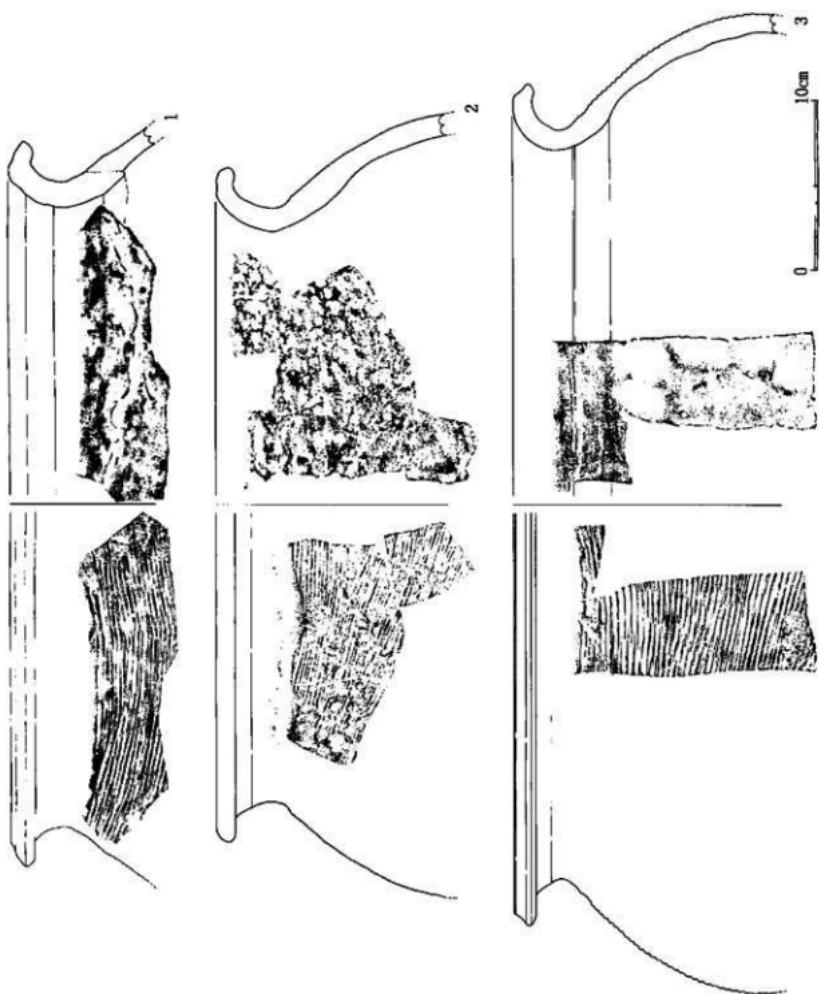


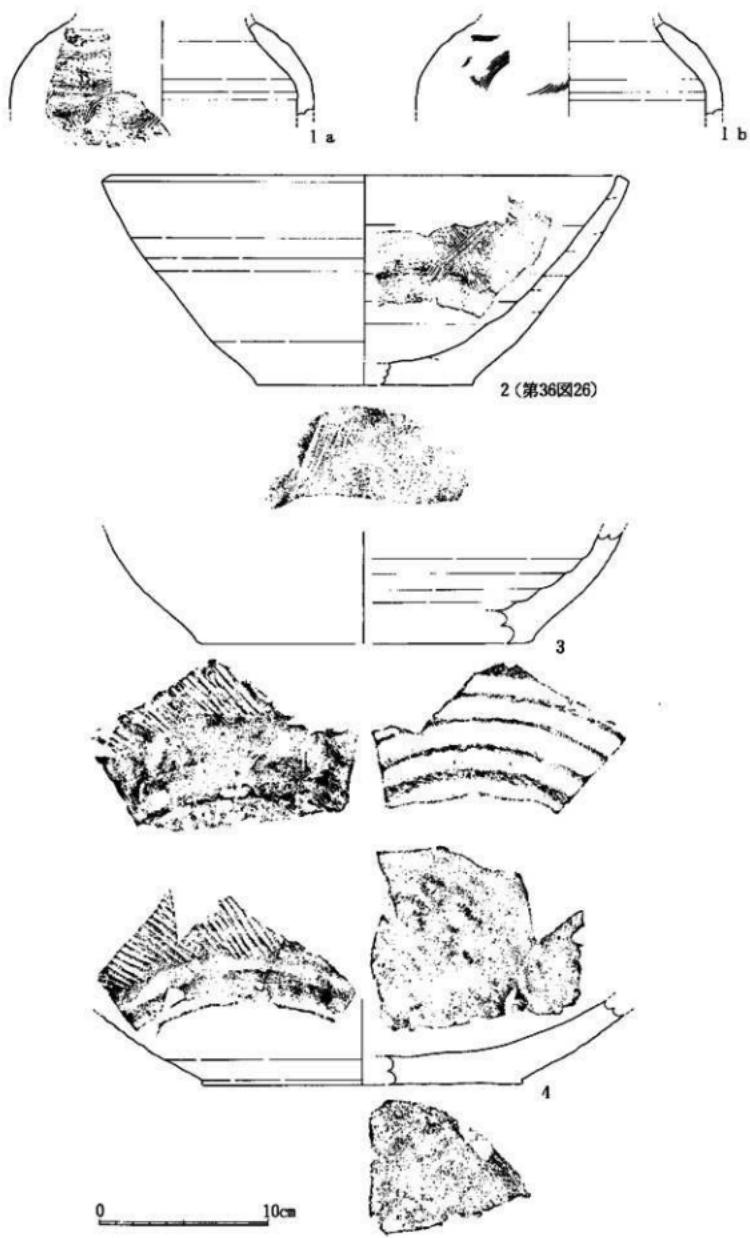



第72図 周洲実測図3 (縮尺 1/3)

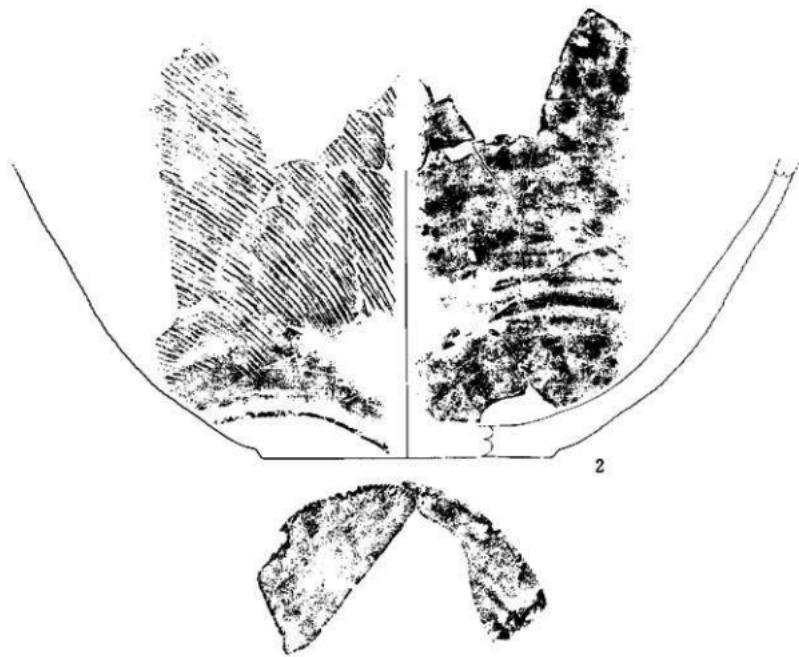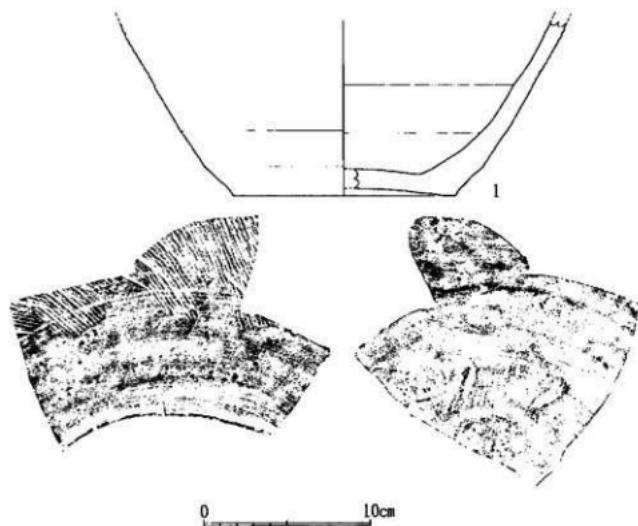

第73圖 珠洲實測圖4 (縮尺 1/3)

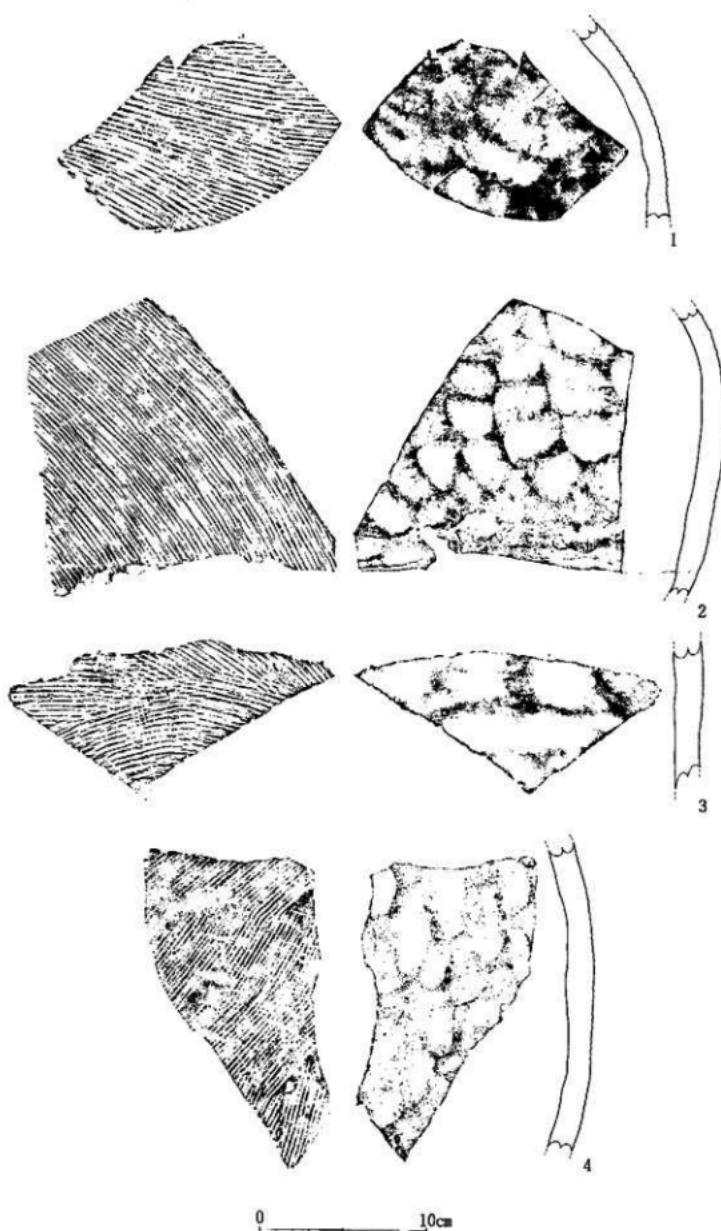


第74図 周洲実測図5 (縮尺 1/3)

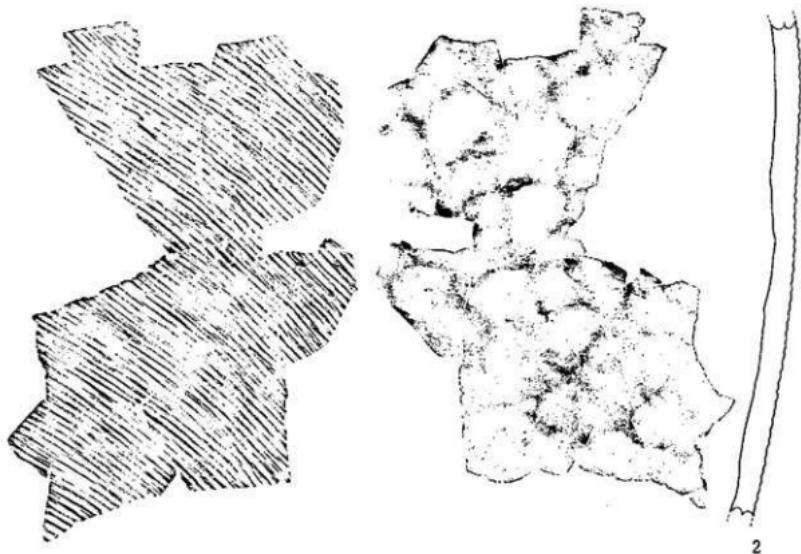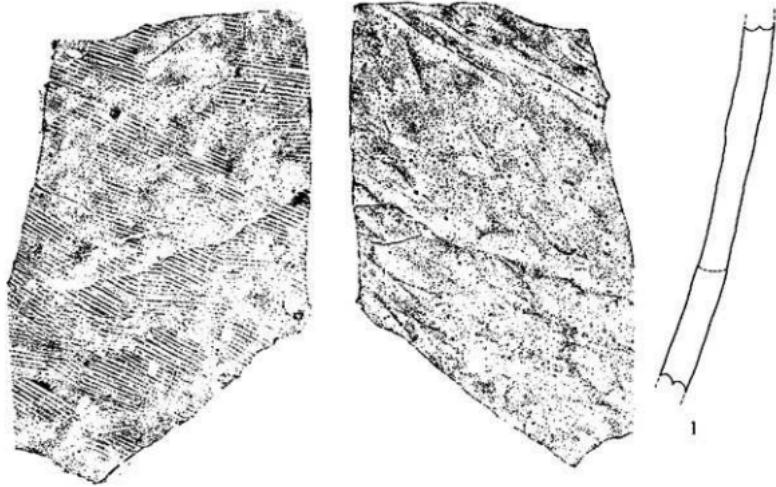


0 10cm

第75図 珠洲実測図 6 (縮尺 1/3)

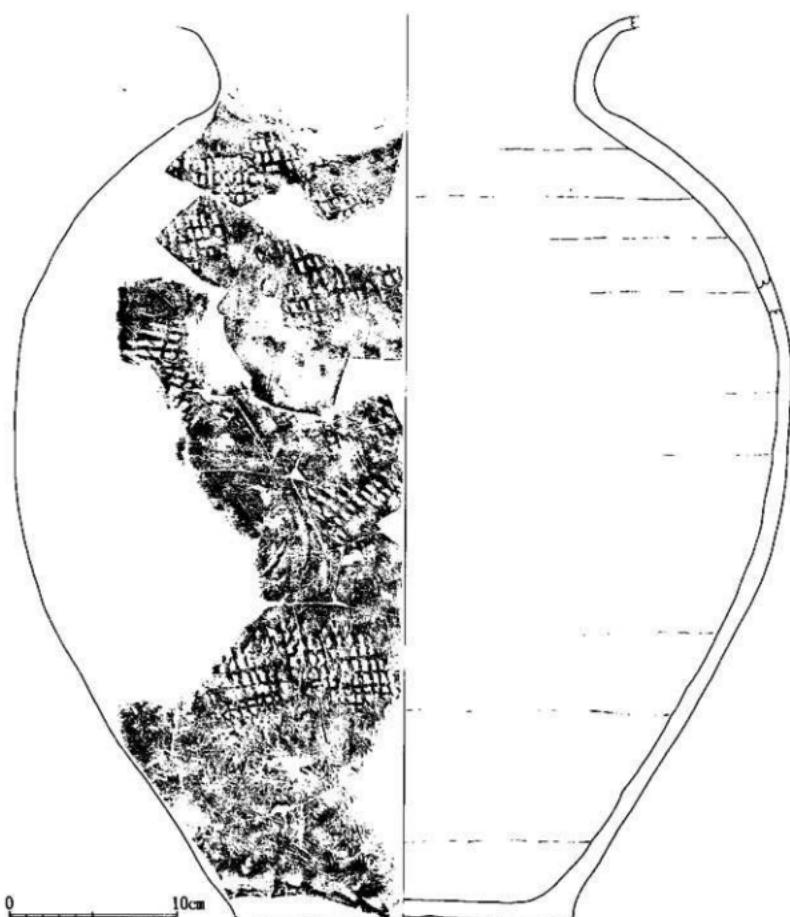

第76図 越前実測図（縮尺 1/3）

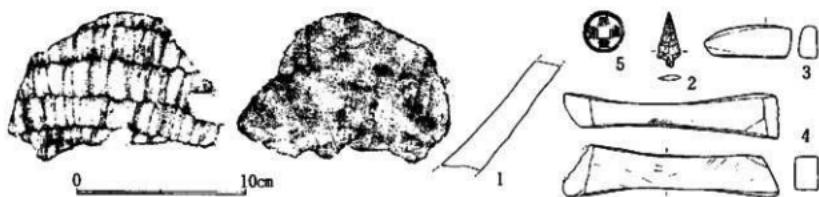

第77図 石製品・天型元寶実測図（縮尺 1/3）


































































航空垂直写真1（左上側が北）



航空垂直写真 2

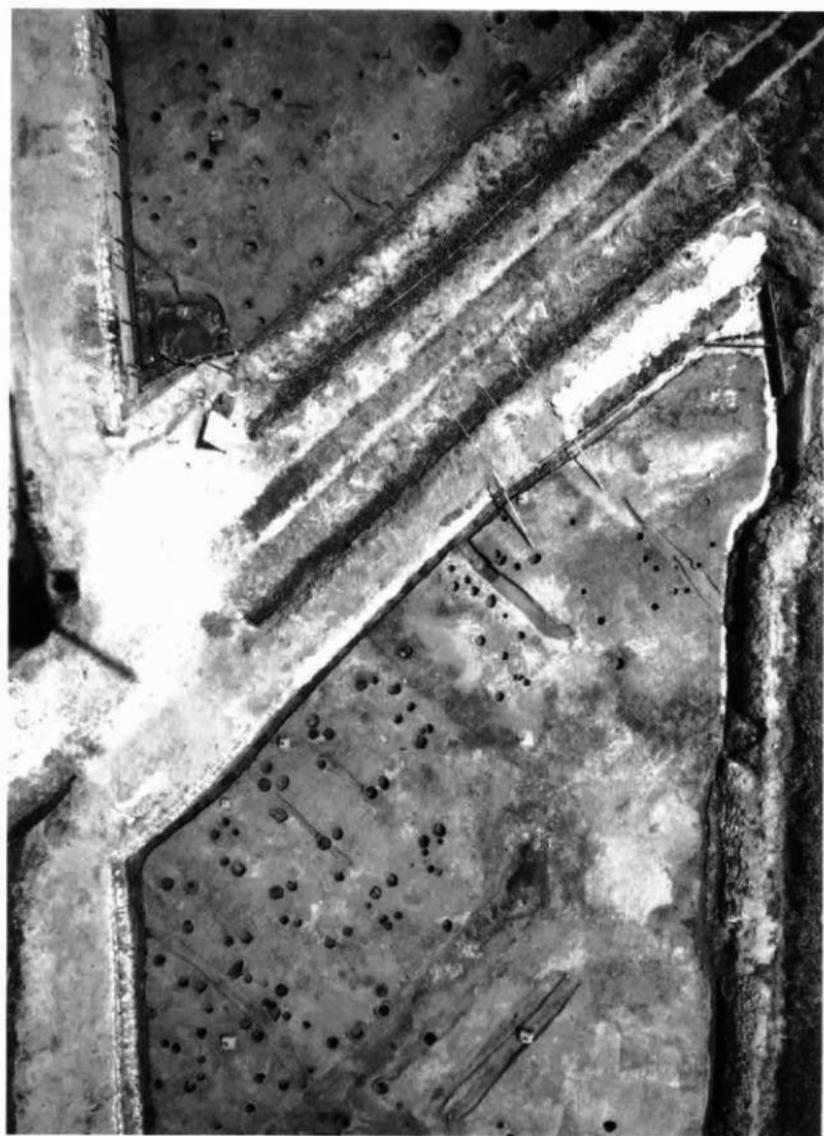

航空垂直写真 3



航空垂直写真 4



航空垂直写真 5



1. 遺跡遠景1（北西より）



2. 遺跡遠景2（西より）



1. 調査風景 3 (北東より)




2. 調査風景 4 (北より)



1. 調査風景 5 (南より)



2. 調査風景 6 (東より)

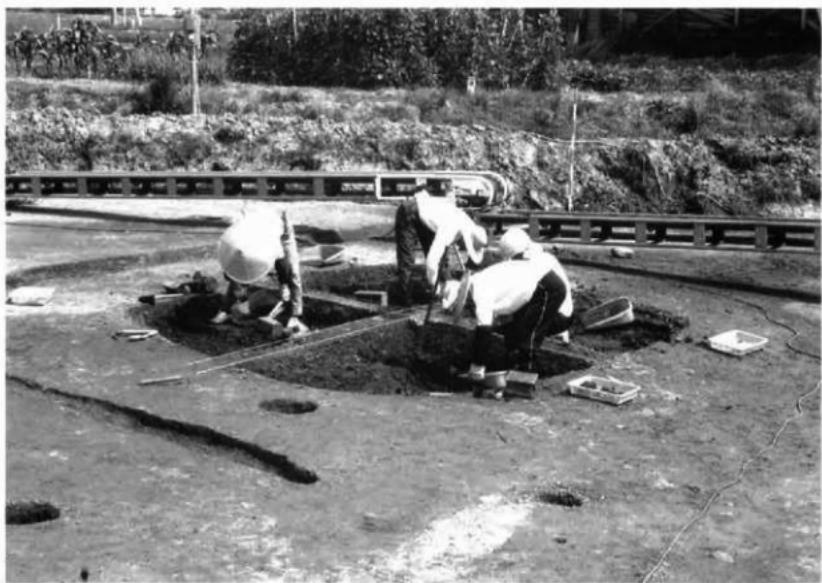

1. 第1号竪穴調査風景（北西より）



2. 第20号溝調査風景（西より）



1. 8~11Y区完掘状況1（東より）



2. 8~11Y区完掘状況2（西より）



1. 8~11Y区完掘状況 3 (南より)



2. 14~15Y区完掘状況 (西より)



1. 挖立柱式建物 1 (北より)



2. 挖立柱式建物 2 (北より)



1. 2 X 14Y区西壁



2. 3 X 12Y区東壁



1. コロバシ出土状況 3 (西より)



2. コロバシ出土状況 4 (西より)



1. コロバシ出土状況5（南西より）



2. コロバシ出土状況6（北西より）



1. コロバシ出土状況 7 (南東より)



2. コロバシ出土状況 8 (東より)



1. 第1号堅穴（西より）




2. 第1号堅穴層序（西より）



1. 柱穴 1 磨板出土状況（南より）



2. 柱穴 2 磨板出土状況（南より）

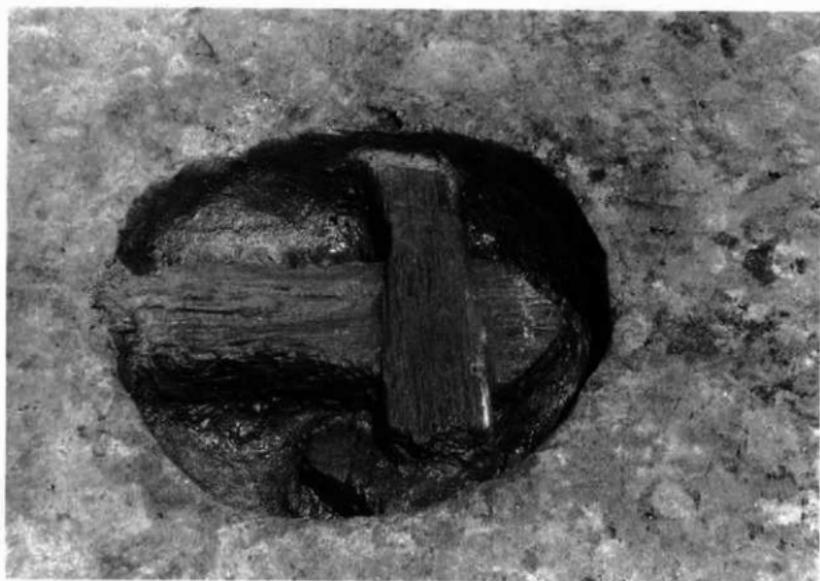

1. 柱穴3 碓板出土状況（南より）



2. 柱穴4 碓板出土状況（南より）



1. 柱穴7礎板出土状況（南より）



2. 柱穴25柱痕出土状況（北より）



1. 柱穴21柱痕出土状況（南より）



2. 柱穴12躰板出土状況（南より）



1. 柱穴22柱痕・礎板出土状況（西より）



2. 柱穴29柱痕・礎板出土状況（北より）




1. 柱穴8礎板出土状況（南より）




2. 柱穴12礎板出土状況（南より）



1. 柱穴 6 墓板出土状況（西より）

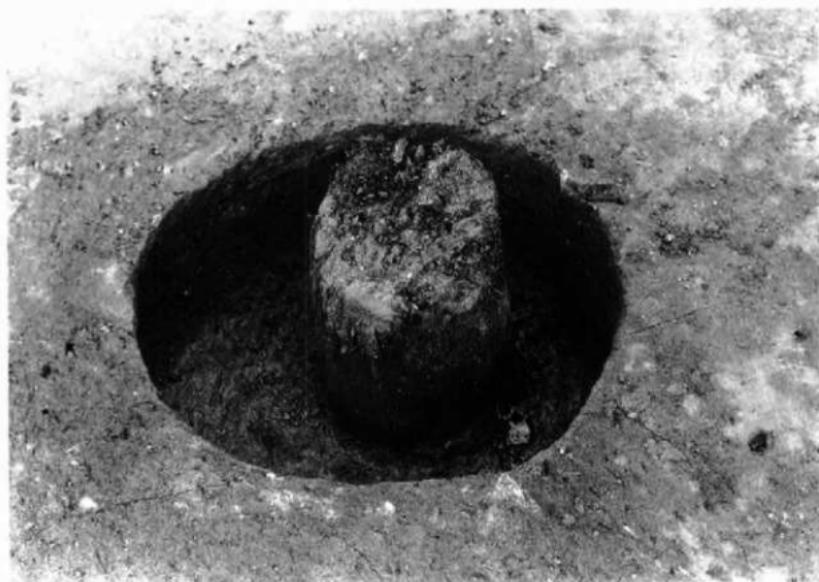

2. 柱穴31柱頭出土状況（南より）

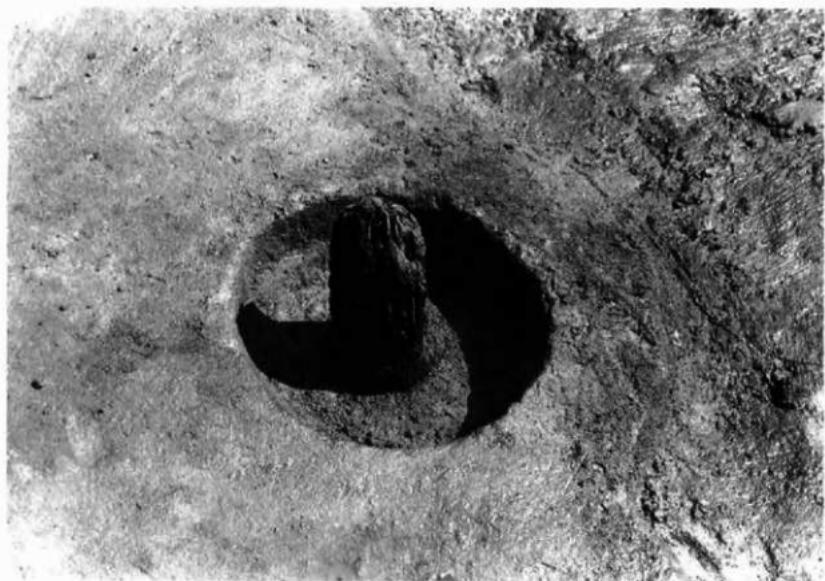

1. 柱穴32柱旗出土状況（北より）



2. 柱穴33柱旗出土状況（南より）



1. 第102号土坑（南東より）




2. 第6号土坑漆器椀出土状況（東より）




1. 第1号土坑（南より）




2. 第3号土坑（南より）

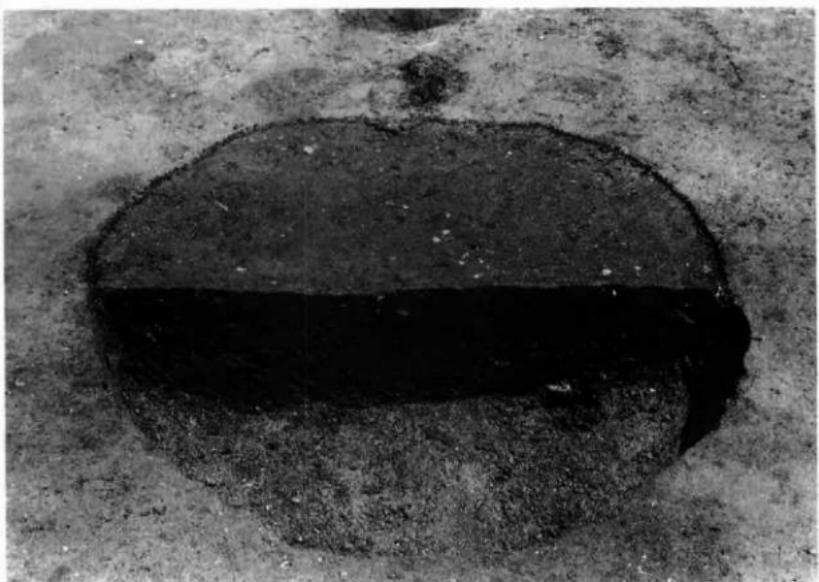


1. 第5号土坑（西より）

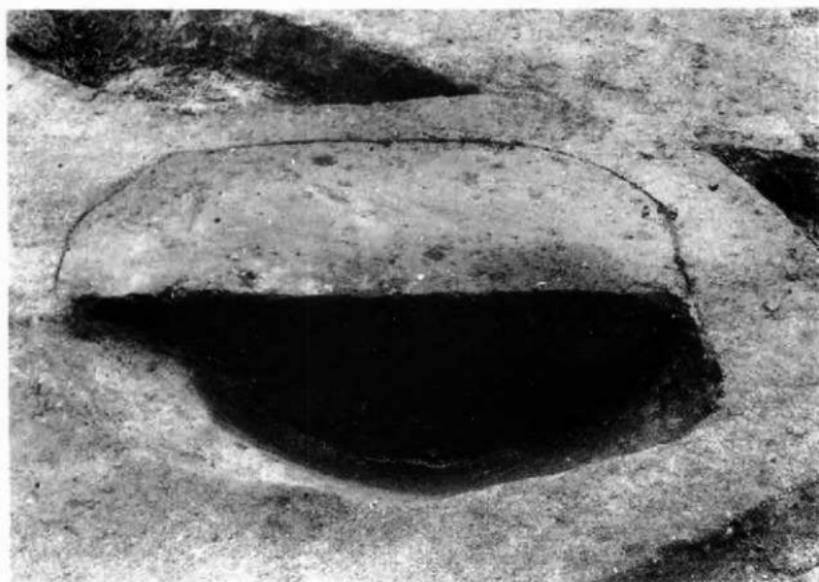


2. 第6号土坑（南より）

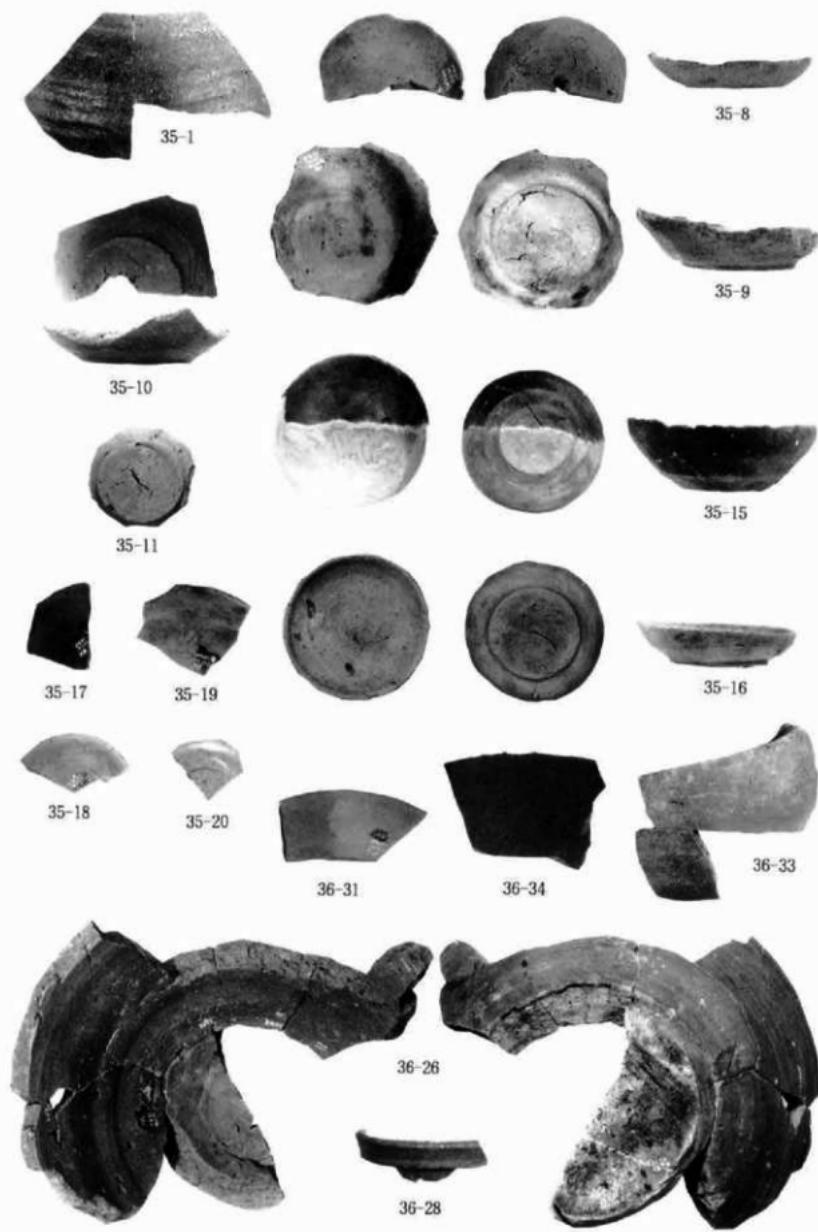

遺構出土土器 1

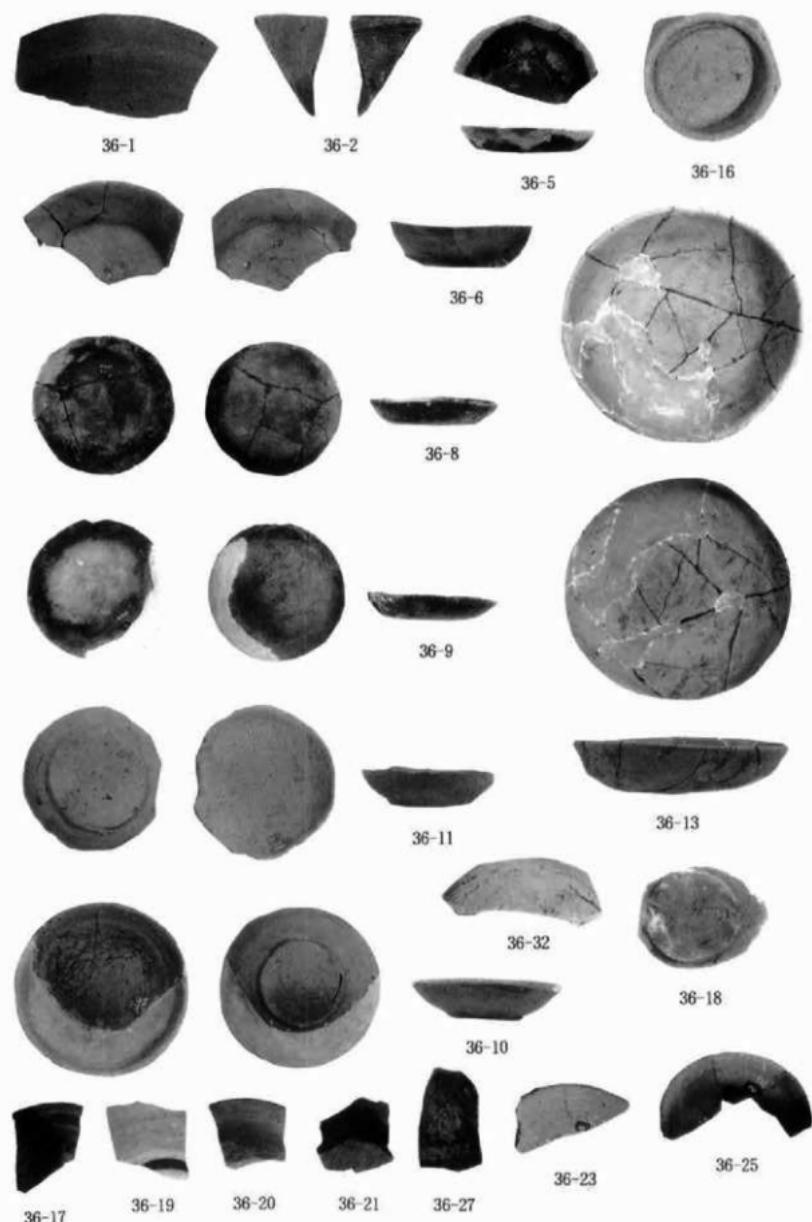


遺構出土土器 2

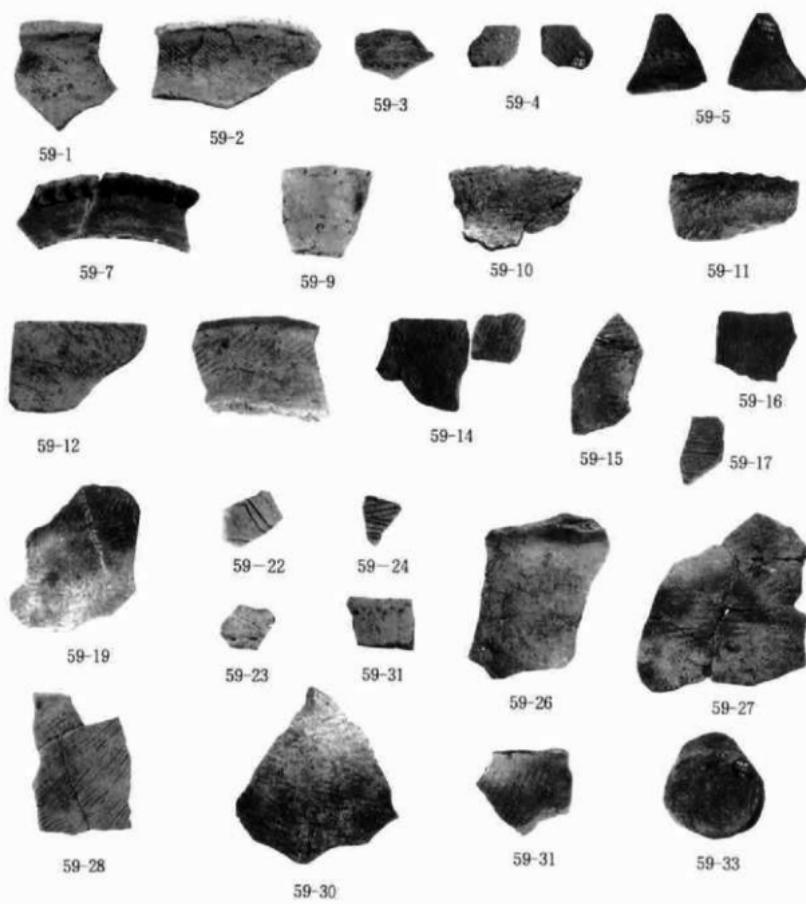





遺構・包含層出土土器

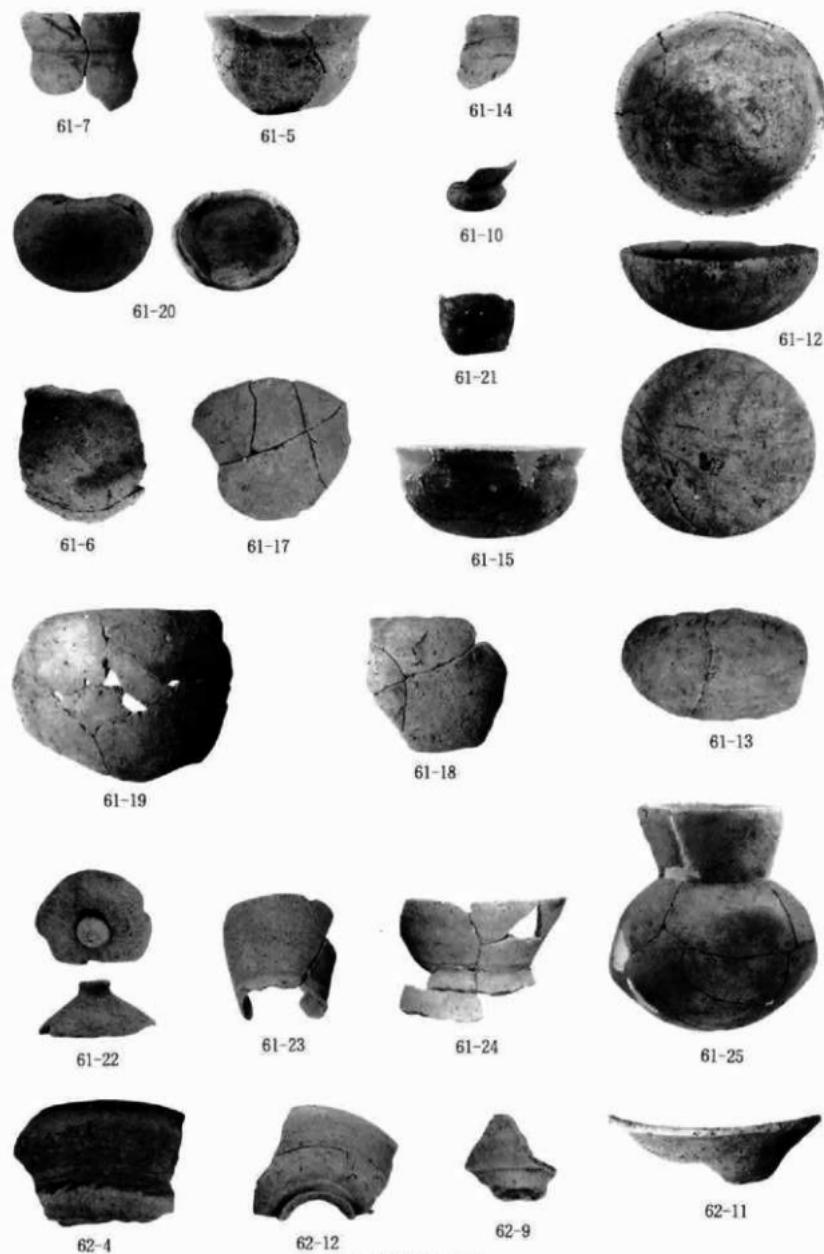



包含層出土土器 2

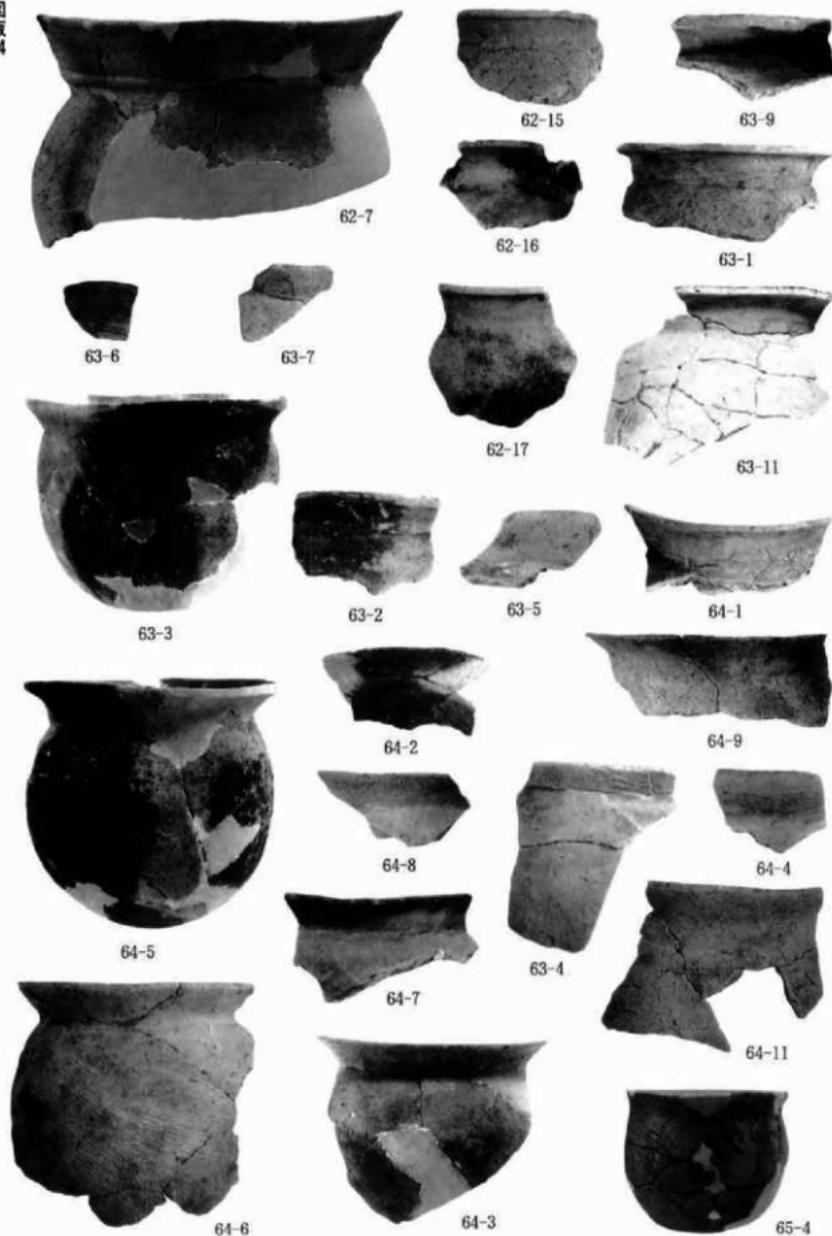

包含層出土土器 3

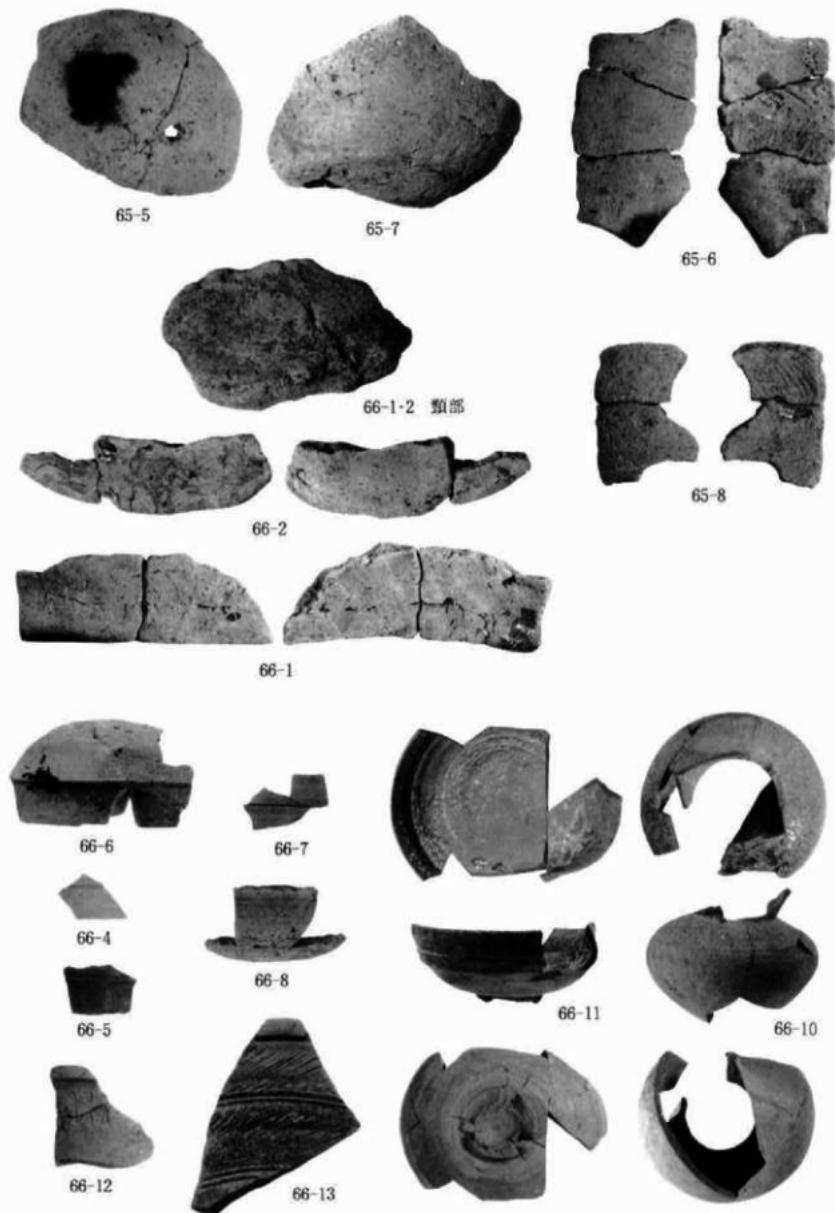

包含層出土土器 4

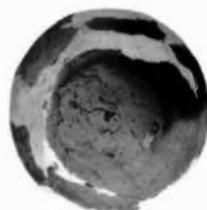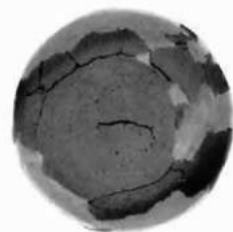

67-3



67-5



67-9




67-8



67-7

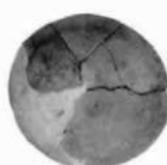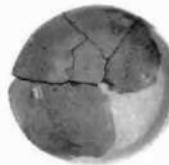


67-18

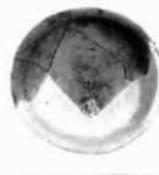


67-2




67-4

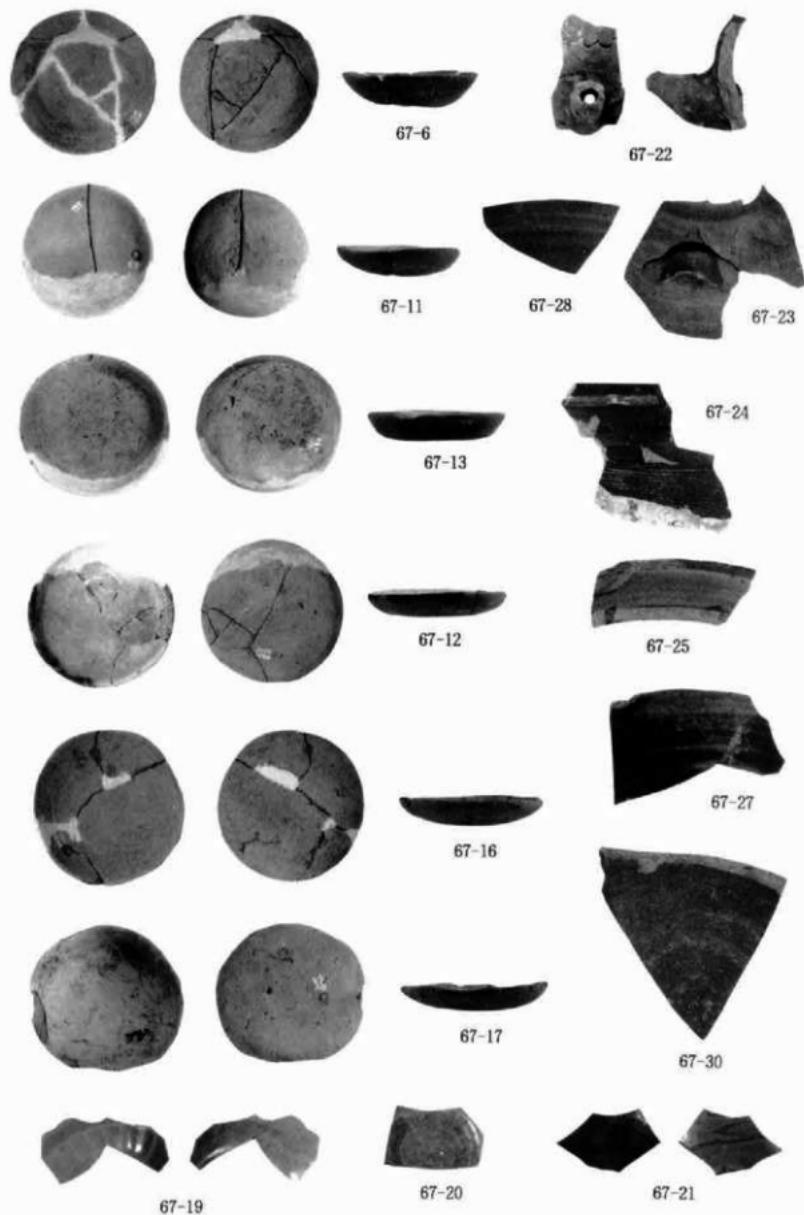

包含層出土土器 6

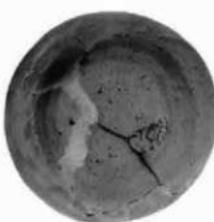

68-2

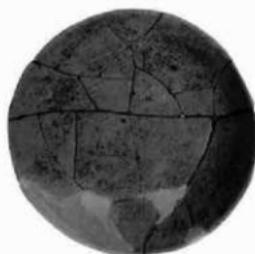

68-11




68-13



68-8




68-5

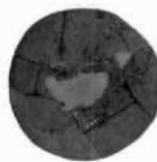


68-18




68-7

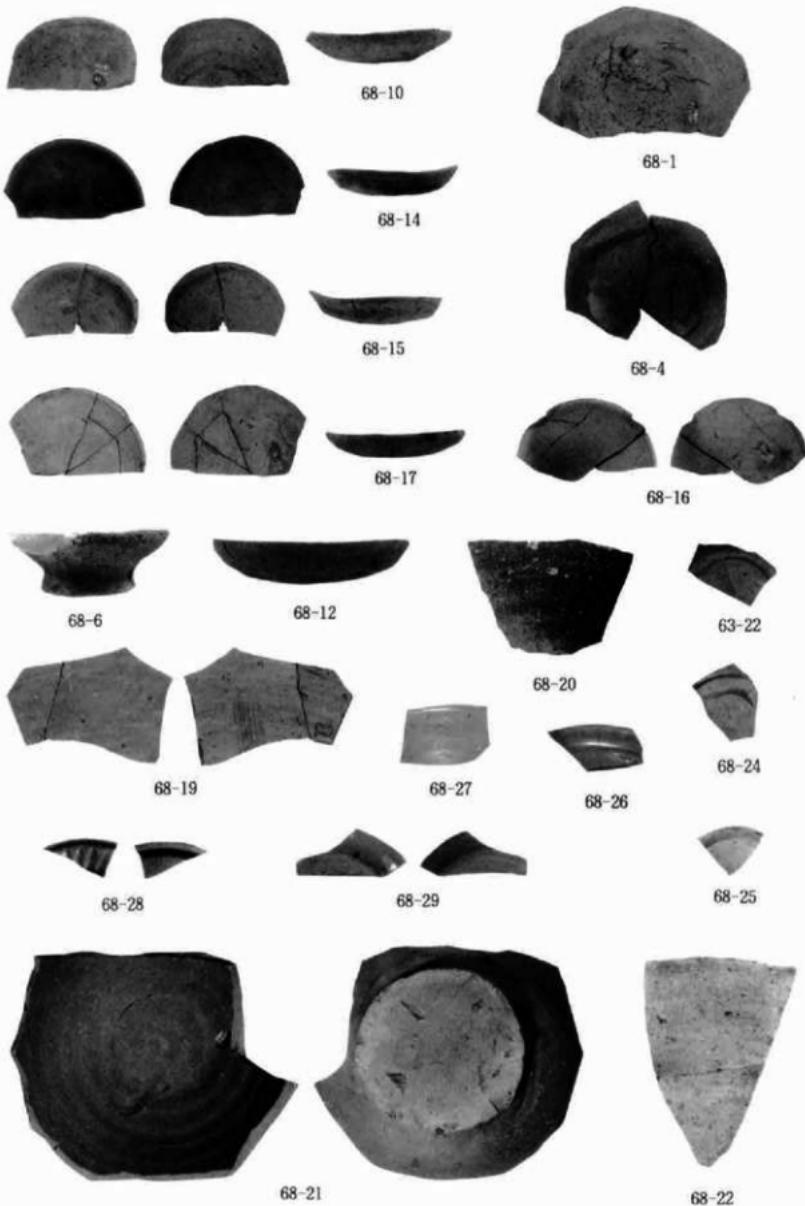

包含層出土土器8

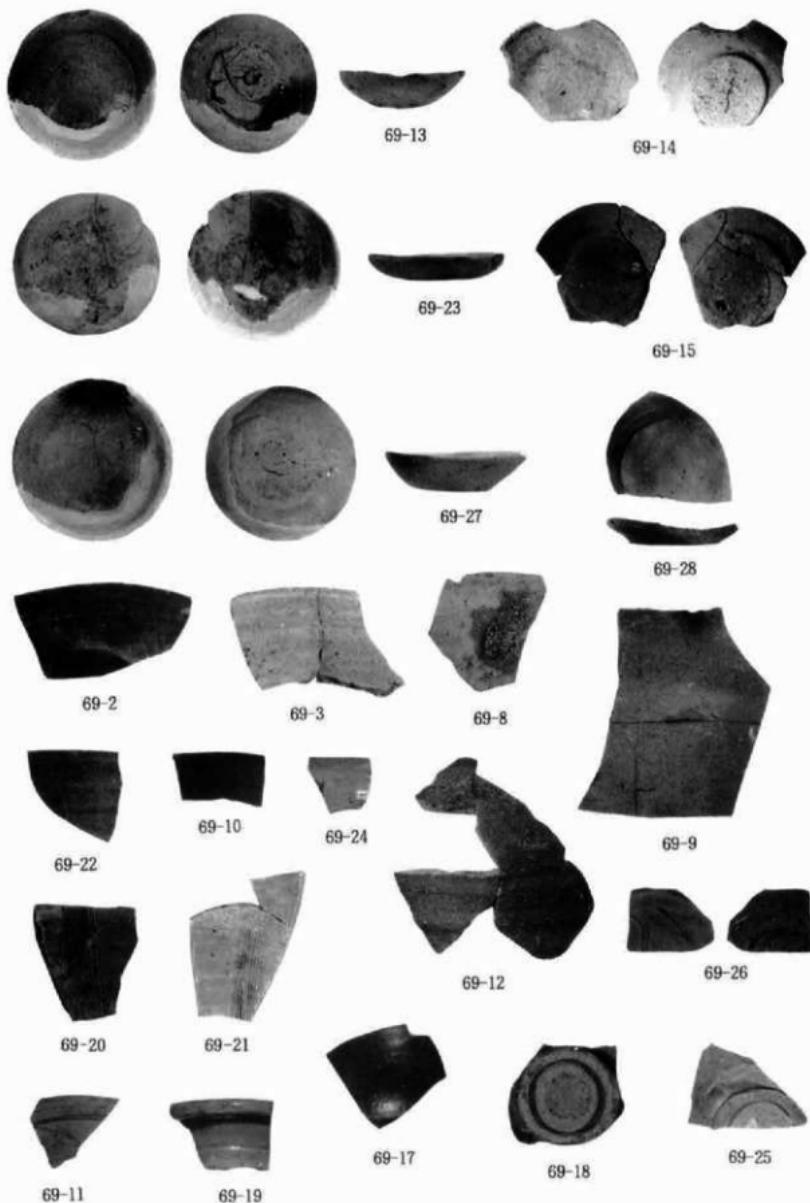

包含層出土土器 9

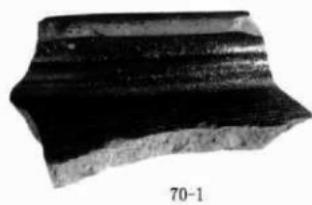

70-1



70-2



70-3



71-3




71-1




71-2



72-1

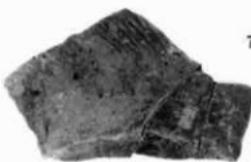

72-2

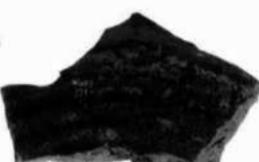

72-4



75-1



73-1



74-3



74-2



74-4



37-1



37-2



37-3



38-2



38-2



37-4



37-5



38-1



38-3



38-4



39-1





39-4

39-2

39-3



40-2




40-3




40-4



40-5

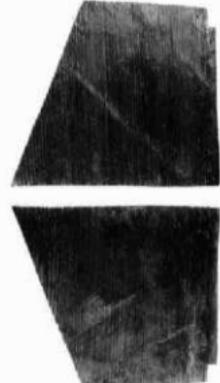

41-1

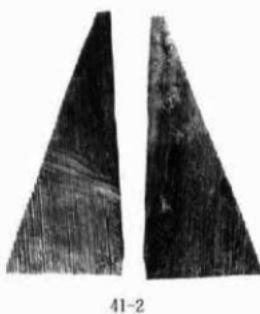

41-2



41-3



41-4



42-1



42-2



42-3



42-4



43-1



43-2



44-2

43-3

43-4



44-4

44-1

44-3




45-1


45-2

45-4



45-3

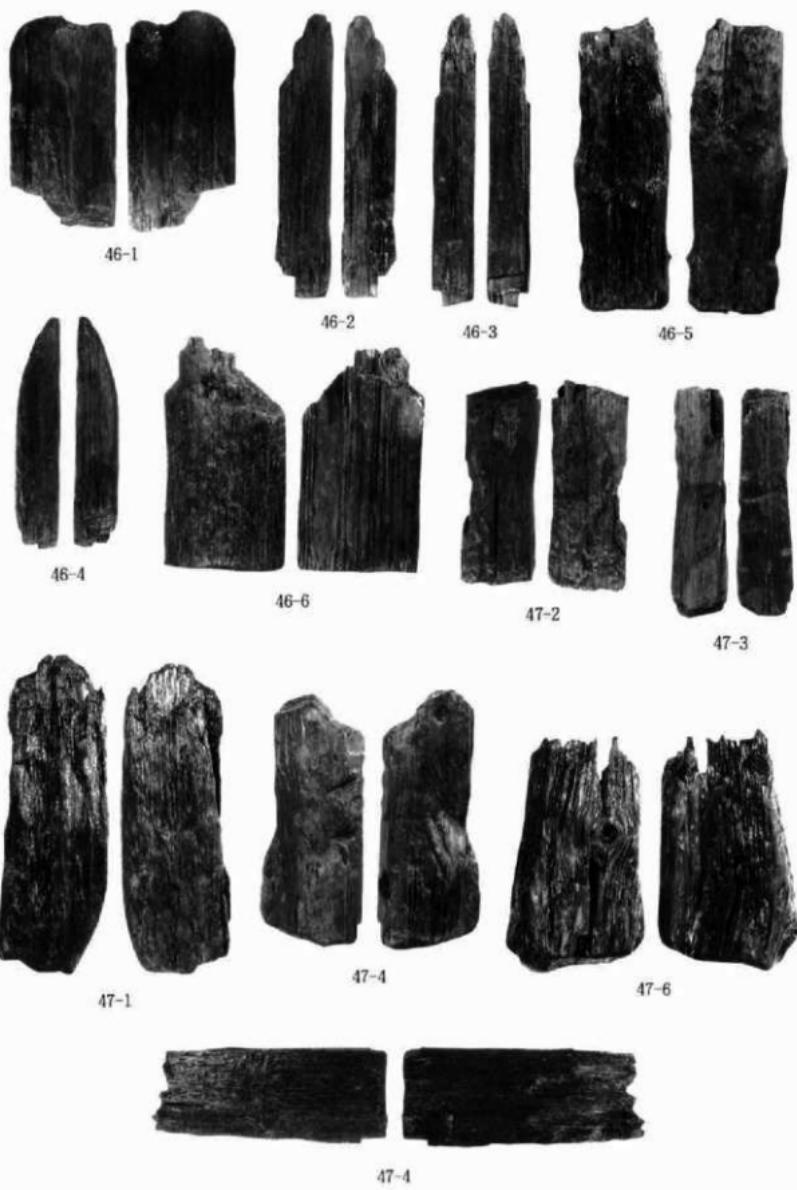

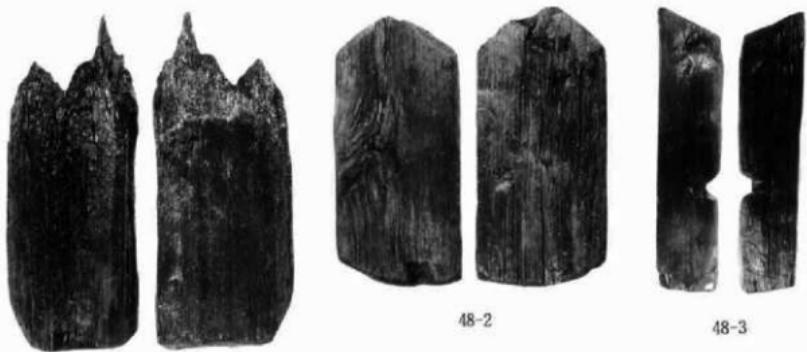

48-1

48-2


48-3



49-1

49-5


49-4

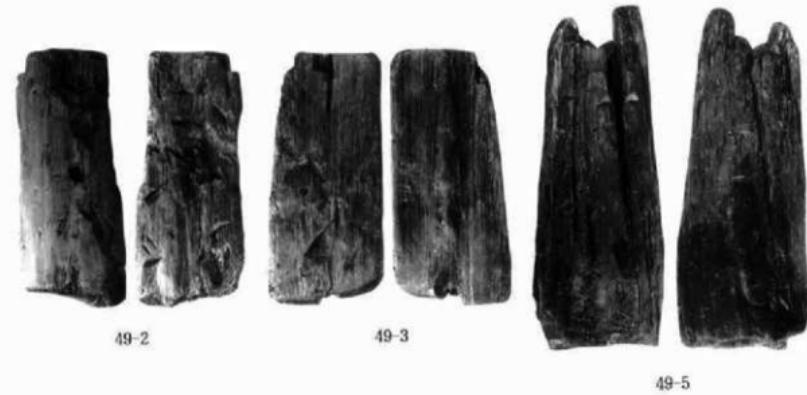

49-2

49-3

49-5

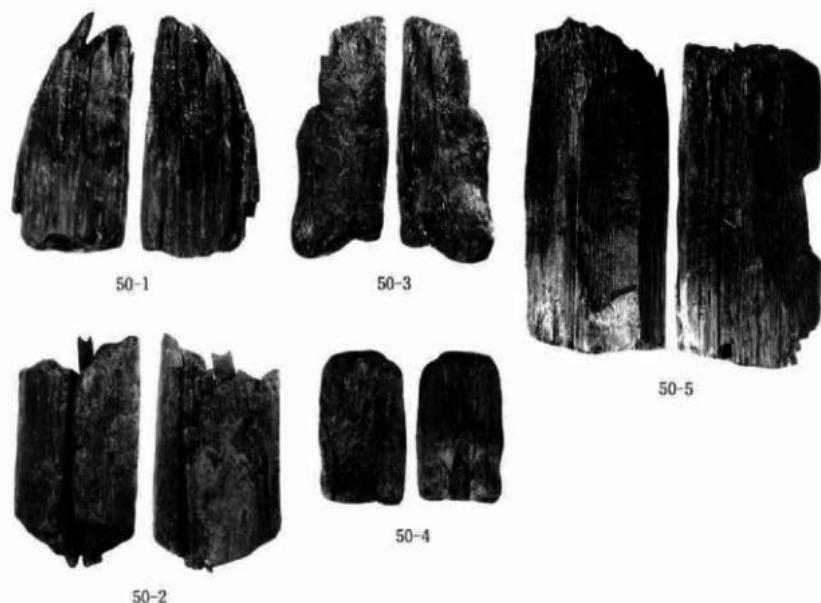

柱痕，櫈板，石製品，天聖元寶



52-1



52-2




52-3



52-4



52-5

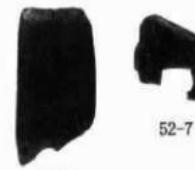

52-6



52-7



53-1




53-2



53-3



53-4


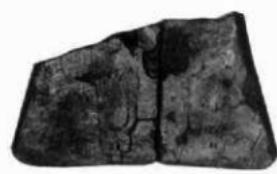


53-5




53-6

53-3

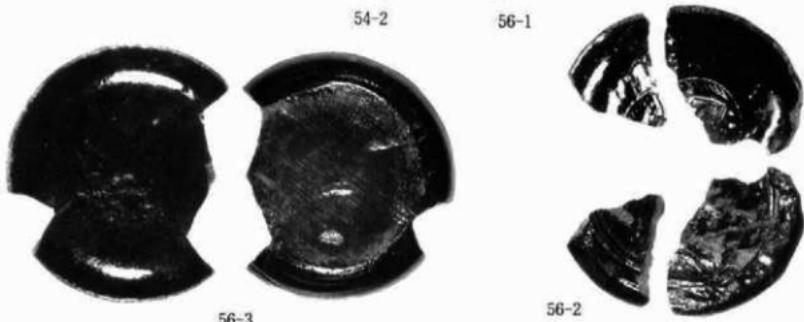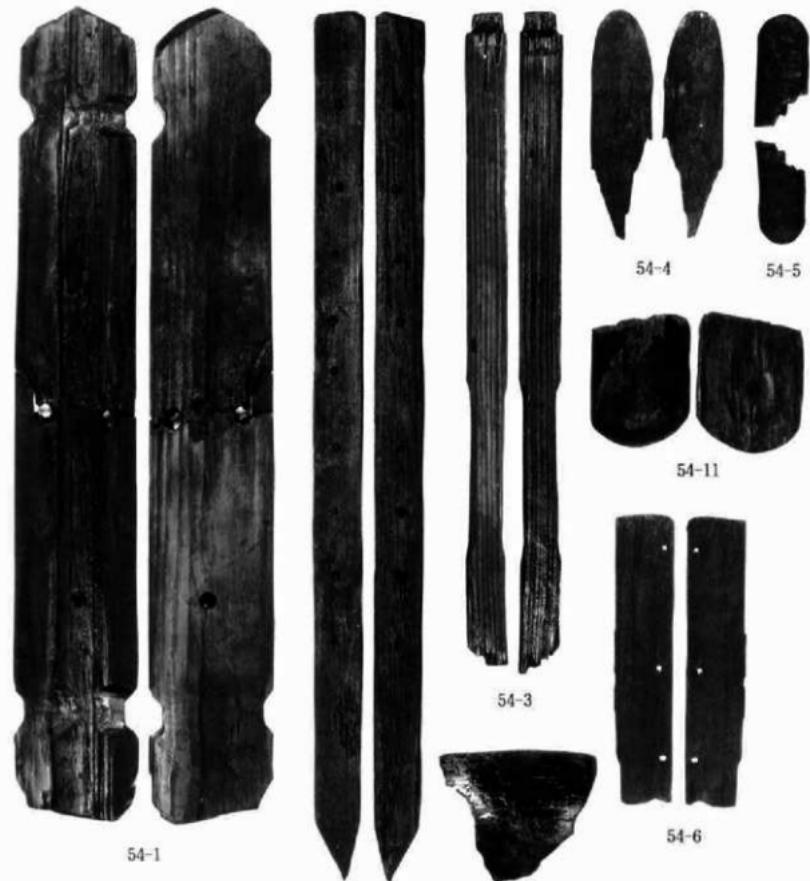


木製品 2


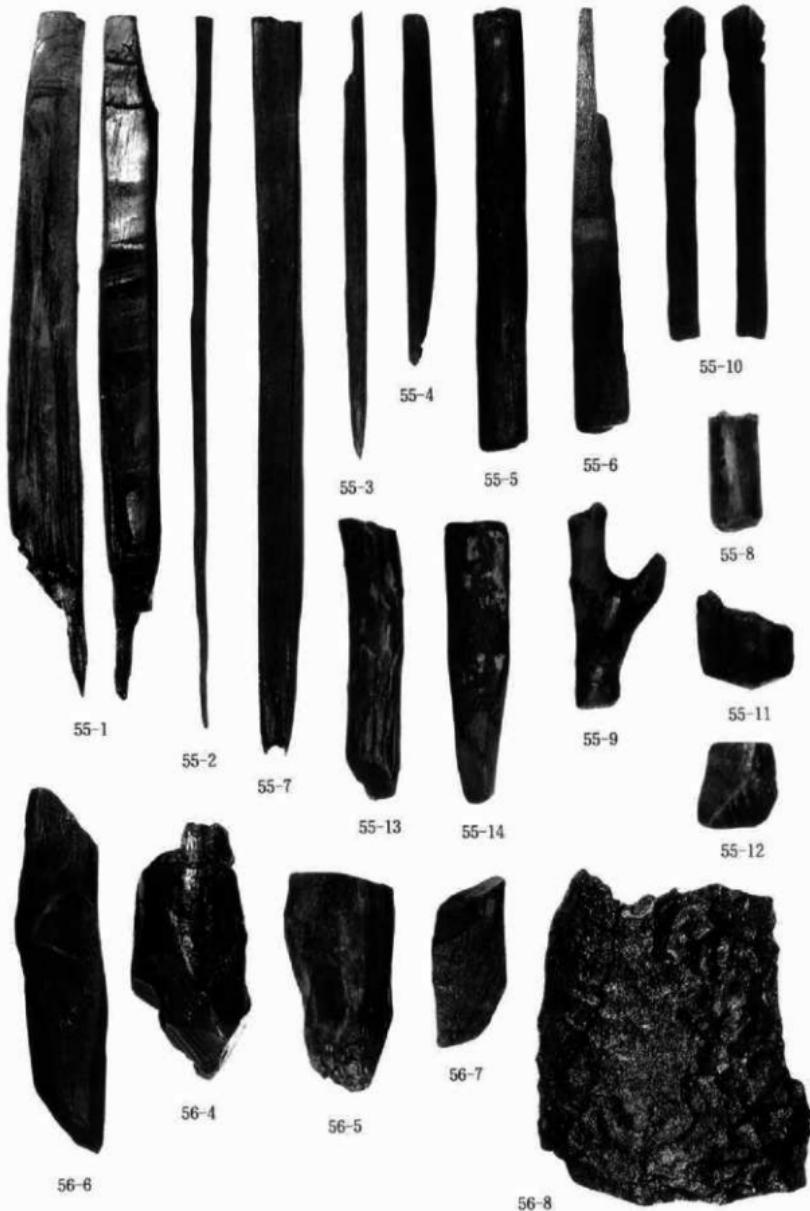


木製品 3




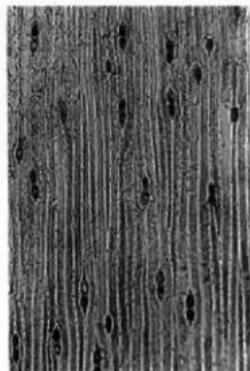


1a. カヤ(ISF-162)接線断面×100. 1b. 同 放射断面×400. 1c. コナラ節(ISF-117)横断面×40.

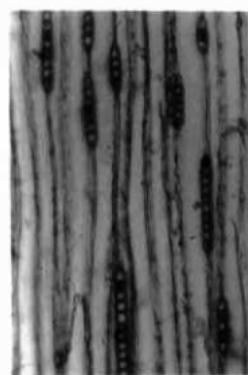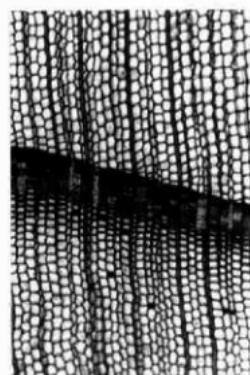

2a. スギ(ISF-128)横断面×40. 2b. 同 接線断面×100. 2c. 同 放射断面×400.

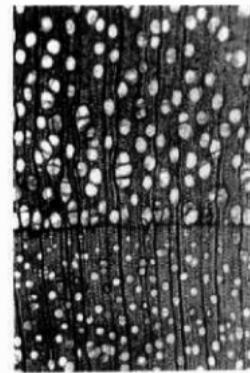

3a. ヤナギ属(ISF-112)横断面×40. 3b. 同 接線断面×100. 3c. 同 放射断面×200.  
樹種同定顕微鏡写真 1

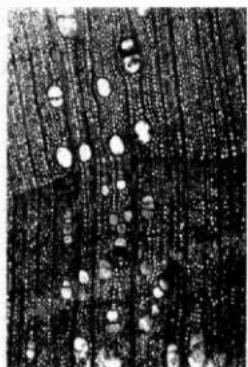


4a. イヌシデ節(ISF-111)横断面×40.




4b. 同 接線断面×100.




4c. 同 放射断面×200.

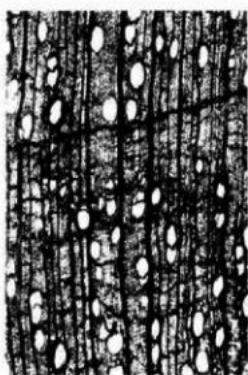


5a. アサダ(ISF-116)横断面×40.

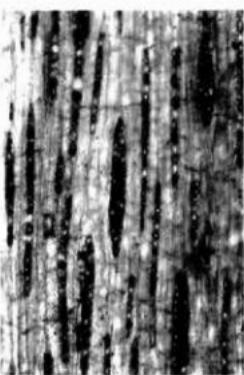

5b. 同 接線断面×100.

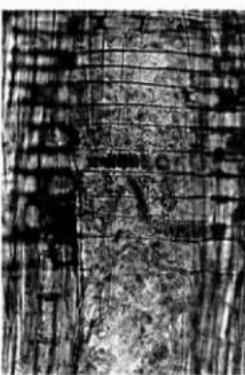


5c. 同 放射断面×200.

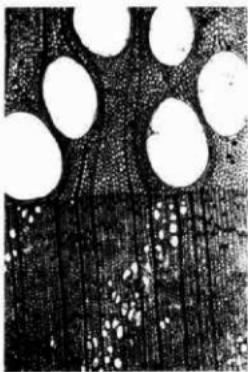


6a. クリ(ISF-355)横断面×40.

6b. 同 接線断面×100.  
樹種同定顕微鏡写真2


6c. 同 放射断面×200.

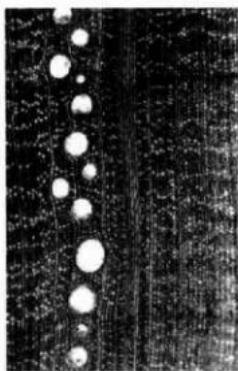

7a. アカガシ亜属(ISF-150)横断面×40. 7b. 同 接線断面×100. 7c. 同 放射断面×200.

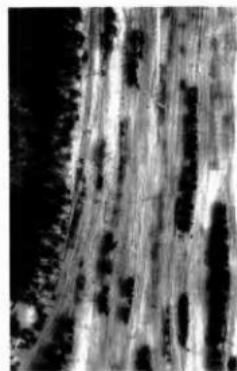


8a. ブナ属(ISF-281)横断面×40. 8b. 同 接線断面×100. 8c. 同 放射断面×200.

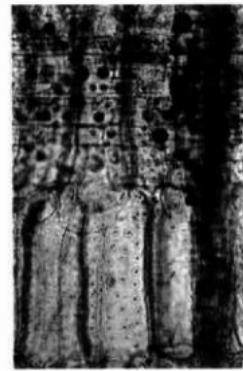


9a. ケヤキ(ISF-163)横断面×40. 9b. 同 接線断面×100.  
樹種同定顕微鏡写真3


9c. 同 放射断面×200.

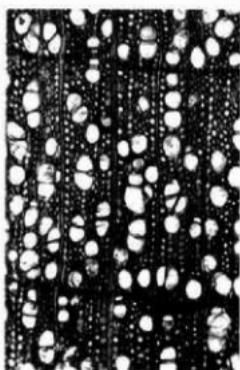


10 a. モクレン属(ISF-109)横断面×40. 10 b. 同 接線断面×100. 10 c. 同 放射断面×200.

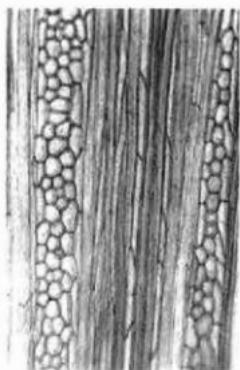

11 a. ウツギ(ISF-141)横断面×40. 11 b. 同 接線断面×100. 11 c. 同 放射断面×200.

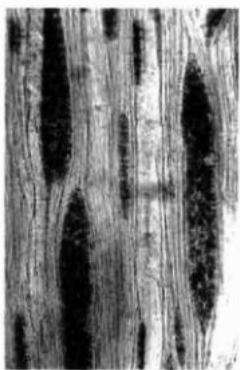

12 a. サクナ属(ISF-124)横断面×40. 12 b. 同 接線断面×100. 12 c. 同 放射断面×200.  
樹種同定顕微鏡写真4

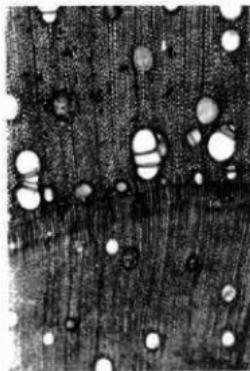


13a. ムルデ (ISF-131) 横断面×40. 13b. 同 接線断面×200.

13c. 同 放射断面×200.



14a. カエデ属 (ISF-148) 横断面×40. 14b. 同 接線断面×100.



14c. 同 放射断面×200.

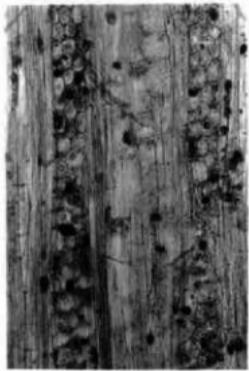


15a. アブキ (ISF-119) 横断面×40. 15b. 同 接線断面×100.

樹種同定顕微鏡写真 5

15c. 同 放射断面×200.

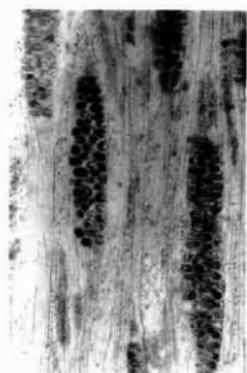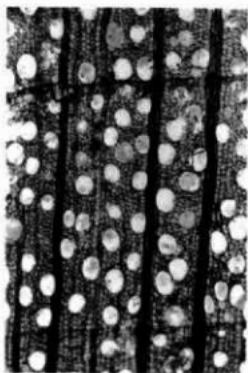


16a. クマノミズキ類(ISF-108)横断面×40. 16b. 同 接線断面×100. 16c. 同 放射断面×200.

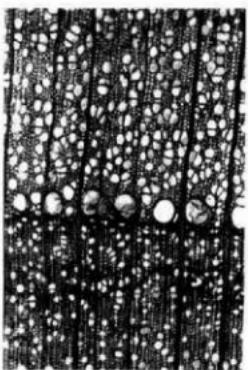


17a. コシアブラ(ISF-301)横断面×40. 17b. 同 接線断面×100. 17c. 同 放射断面×200.

樹種同定顕微鏡写真 6

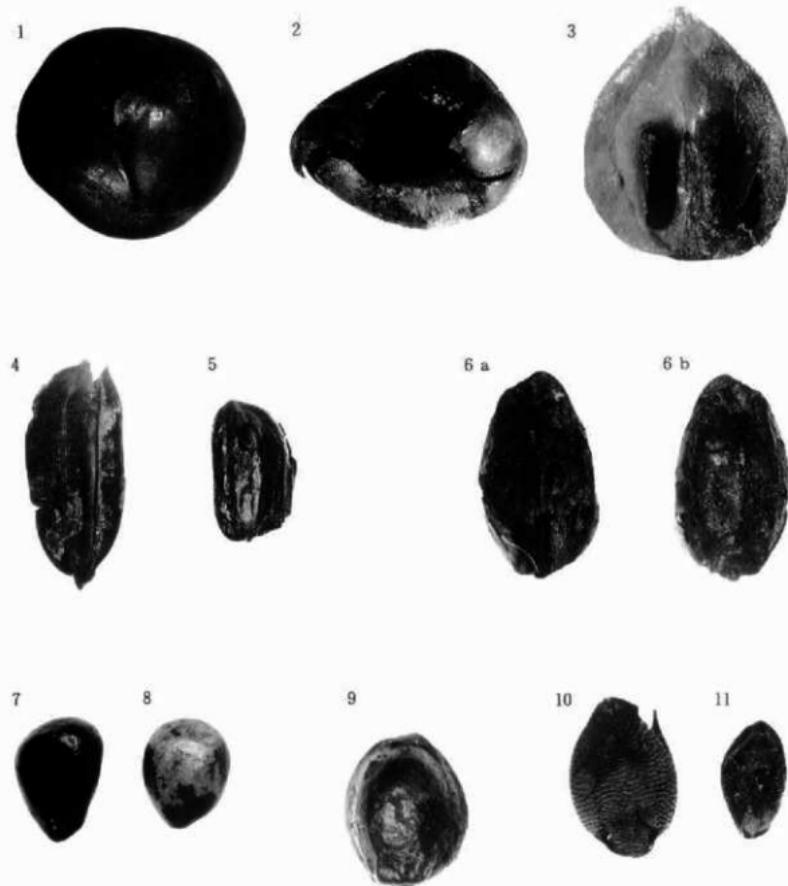

水白モンシヨ遺跡の大型植物化石 1

1:トチノキ, 種子, MM856-1-2,  $\times 1.5$ . 2:トチノキ, 種子, MM856-1-1,  $\times 1.5$ . 3:オニグルミ, 核, MM856-2,  $\times 1.5$ . 4:イネ, 未炭化穎, MM850-2,  $\times 6.6$ . 5:イネ, 炭化胚乳, MM849-2,  $\times 6.6$ . 6:オオムギ, 炭化胚乳, MM849-3,  $\times 10$ . 7, 8:キブシ, 種子, MM850-11,  $\times 13$ . 9:アザエラ, 種子, MM850-4,  $\times 6.6$ . 10:アワ近似種, 穎, MM850-34,  $\times 13$ . 11:エノコログサ穎, 穎, MM850-33,  $\times 13$ .

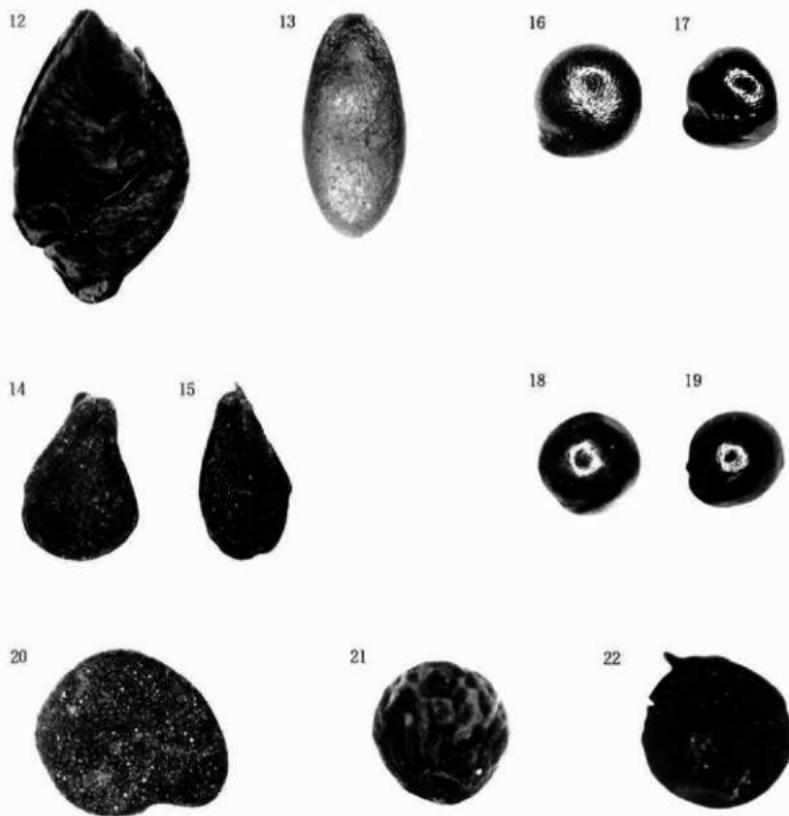


水白モンショ遺跡の大型植物化石 2

12: ソバ属, 果実, MM851-14,  $\times 10$ . 13: メロン仲間, 種子, MM850-1,  $\times 6.6$ . 14, 15: ゴマ, 種子, MM849-5,  $\times 13$ . 16, 17: アカザ属, 種子, MM850-9,  $\times 20$ . 18, 19: ヒユ属, 種子, MM850-10,  $\times 20$ . 20: ナス, 種子, MM850-47,  $\times 13$ . 21: エゴマ近似種, 果実, MM851-11,  $\times 13$ . 22: ナタネ属 A, 種子, MM850-47,  $\times 26$ .



1. 沖縄館のクルバシャー 1 (斜上方より)

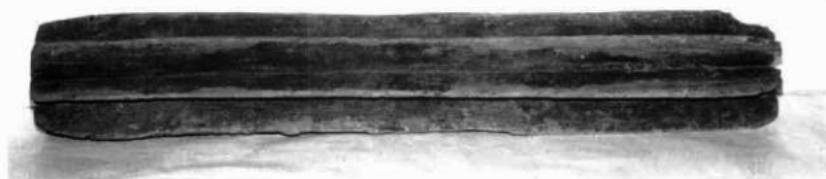

2. 沖縄館のクルバシャー 2 (正面より)




3. 沖縄館のクルバシャー 3 (横より)




1. 沖縄県立博物館のクルバシャー 1 (斜上方より)




2. 沖縄県立博物館のクルバシャー 2 (横上方より)

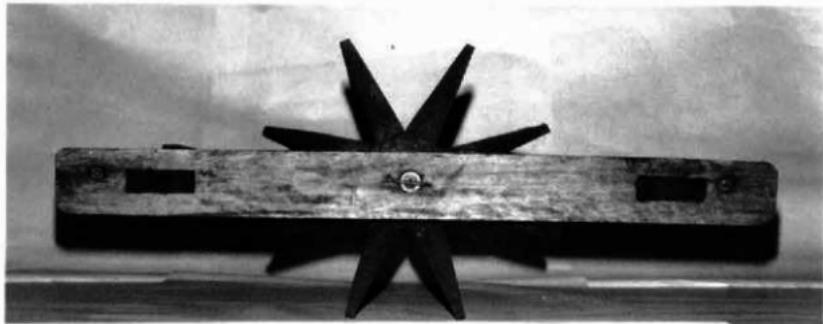


3. 沖縄県立博物館のクルバシャー 3 (横より)

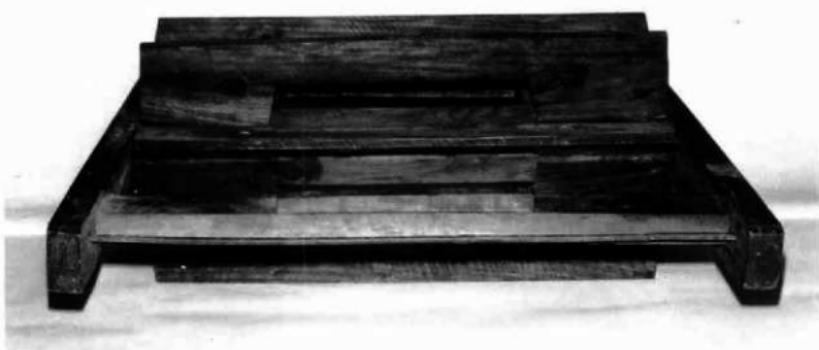


1. 沖縄県立博物館のクルバシャー4（正面上方より）

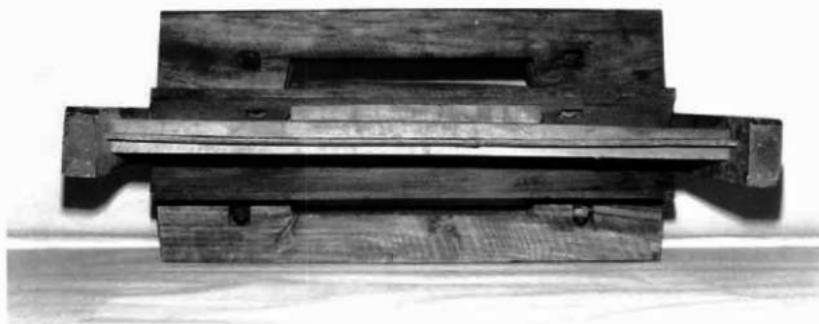

2. 沖縄県立博物館のクルバシャー5（正面より）

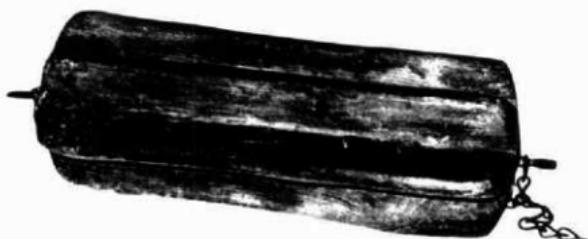

3. 青森県のゴロ（外崎他1981より）

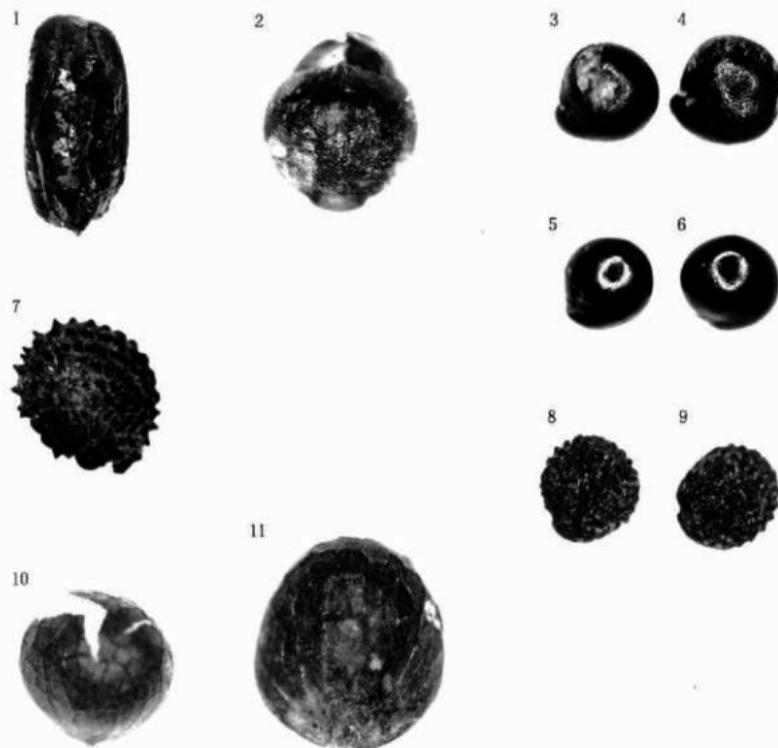

久江サザミヤシキ遺跡の大型植物化石

1:イネ炭化胚乳,  $\times 10$ , MM857-5. 2:アワ炭化穎,  $\times 20$ , MM857-2. 3, 4:アカザ属種子,  $\times 20$ , MM858-2. 5, 6:ヒュ属種子,  $\times 20$ , MM858-1. 7:ナデシコ科B,  $\times 26$ , MM858-6. 8, 9:ナデシコ科A,  $\times 26$ , MM858-5. 10:シソ近似種果実,  $\times 20$ , MM858-4-2. 11:エゴマ近似種果実,  $\times 20$ , MM858-4-1.

石川県鹿島郡鹿島町  
水白モンショ遺跡

1989(平成元)年3月20日 印刷  
1989(平成元)年3月30日 発行

編集・発行 石川県立埋蔵文化財センター  
石川県金沢市米堀町4丁目133番地  
〒921 電話 (0762) 43-7692番(内)

印 刷 能 登 印 刷 株 式 会 社  
石川県金沢市武蔵町7-14



