

SB14 (第153図) II区D16・17グリッドに位置し、四方を方形周溝墓ST5・9・14~16に囲まれている。柱間は長辺3間、短辺1間で、長軸をN21° Wにとる。墓域内の空隙地に位置することから、建物に分布する掘立柱建物とは性格を異なる可能性がある。

SB15 (第154図) III区L28グリッドに位置し、SB16と一部重複する。長辺2間、短辺1間で、長軸をN84° Wにとる。SP466の土層断面には柱痕が認められる。また、SP464から弥生時代後期の土器が出土している。

SB16 (第154図) III・IV区L28・29グリッドに位置し、SB15と一部重複する。長辺3間、短辺2間、長軸方向N86° Eとなる側柱建物として復元したが、両長辺の柱配置が著しく不均等であり、さらに北側柱列の掘形がほかに比べ浅いため、その認定に不安を残している。一方で、この建物を認めた場合、その北・西・南をコ字状に画する溝SD168・170・363・364を伴う可能性が高い。

SB17 (第155図) III区K27・28グリッド、SB15の南東に近接して位置する。長辺3間、短辺1間で、長軸をN64° Eにとる。柱穴の多くから弥生時代後期の土器 (第248図10) が出土している。

SB18 (第156図) III・IV区K26・27グリッドに位置する。長辺3間、短辺1間で、長軸をN42° Eにとる。7基の柱穴で断面円形の柱根 (第302図1~4) を検出した。


SB19 (第156図) IV区J・K25グリッドに位置する。各辺1間で、長軸をN4° Eにとる。すべての柱穴で柱根を検出した。いずれも断面略長方形の厚い板状を呈すいわゆる「五平柱」状 (以下、五平状) の柱で、長辺に直交するように据えられていた。SP719・720・722 (第303図1~3) の柱根で年輪年代が示され、最も新しいSP720の年代は37B.C. (推定伐採年代4A.D.+a) である。

SB20 (第155図) IV区I・J26・27グリッドに位置する。東西2間、南北1間では正方形の平面形を呈する。南北辺がわずかに長く、長軸方向はN28° Eとなる。SP723・724・726には柱根が遺存していた。いずれの柱根も断面五平状を呈し、東西辺に直交するように据えられていた。SP723・724の柱根 (第303図4・5) で年輪年代が示されており、より新しいSP723の年代は43B.C. (推定伐採年代3B.C.+a) である。


SB21 (第157図) IV区I27グリッドに位置する。長辺1間、北側短辺1間、南側短辺2間で、長軸をN13° Eにとる。北西隅の柱穴は土坑に切られ消失したとみられるが、残る三隅の柱穴には柱根が遺存していた。いずれも断面五平状で、長辺に直交する。

SB22 (第157図) IV区H26・27、I26グリッドに位置する。南北2間、東西1間で正方形に近い平面形を呈すが、東西軸がわずかに長く、方位はN71° Wである。西・南辺の柱穴4基には柱根が遺存していた。断面五平状もしくは板状で、長辺に直交する。SP690~692の柱根 (第303図6~8) で年輪年代が示され、最も新しいSP691の年代は27B.C. (推定伐採年代14A.D.+a) である。


SB23 (第158図) IV区H27グリッド、SB22の北には直列して位置し、SB24と一部重複する。柱間は長辺3間、短辺2間で、長軸をN15° Eにとる。両長辺の柱間は中央が広く、特に西辺で顕著である。また、両短辺西側の柱間に各1基のピットが認められ、これが伴うとすれば、後述するSB25と同様の配置となる。各辺の柱穴計10基では柱根を検出した。両長辺に並ぶ各4本の柱根は断面五平状で、長辺に直交する。一方、両短辺中央の各1本は断面半円形で、弧面を外に向いている。この異なる形状の柱の構成と配置もSB25と同じである。SP695の柱根 (第303図9) については年輪年代33A.D. (推定伐採年代73A.D.+a) が示されている。遺物はSP699から弥生時代後期の土器が出土している。

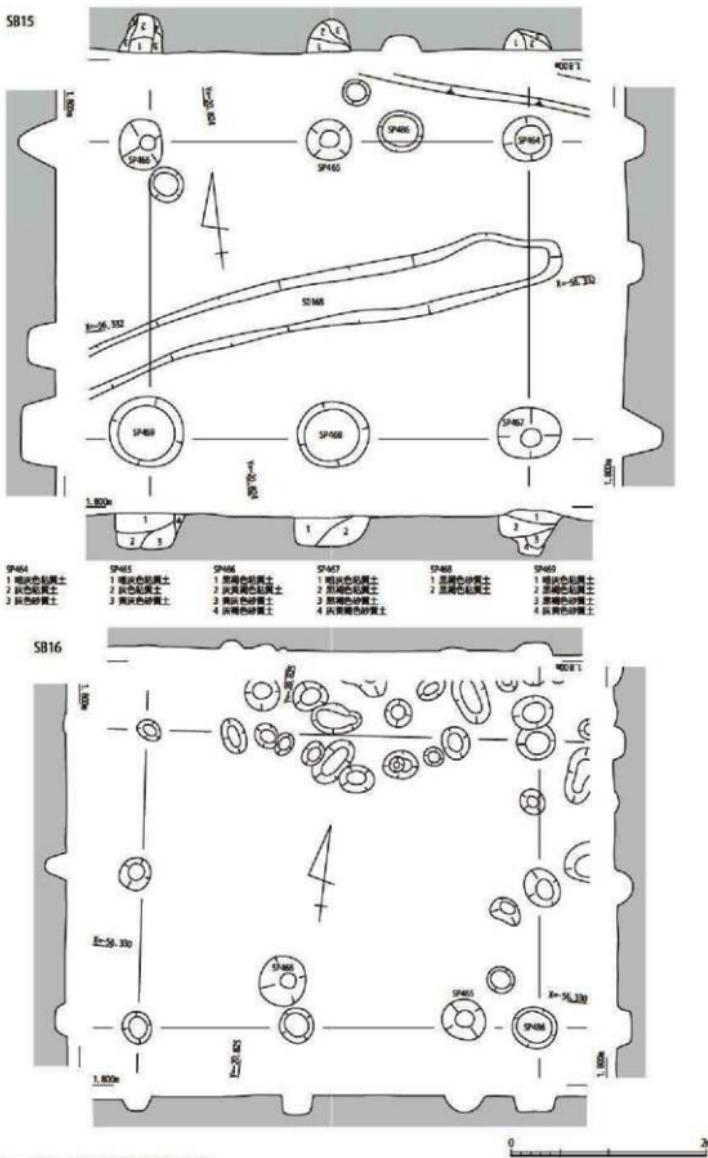


第154図 SB15・16実測図(縮尺1/50)

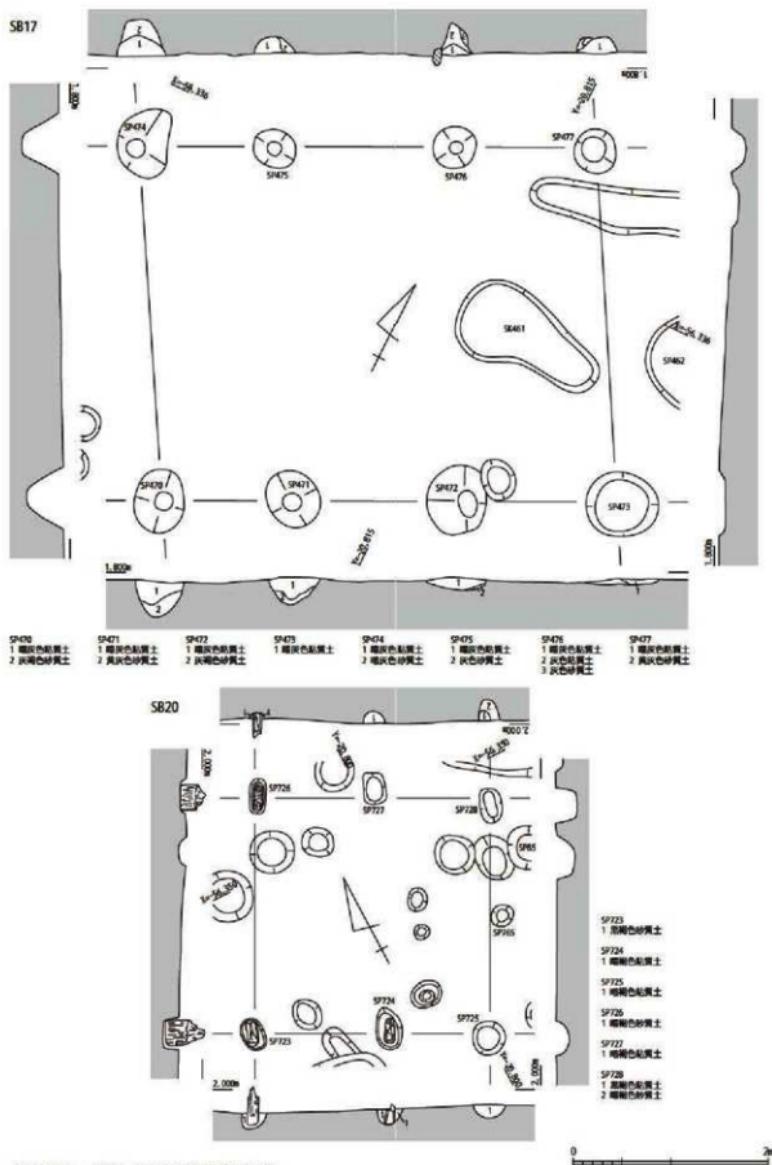


第155図 SB17・20実測図(縮尺1/50)

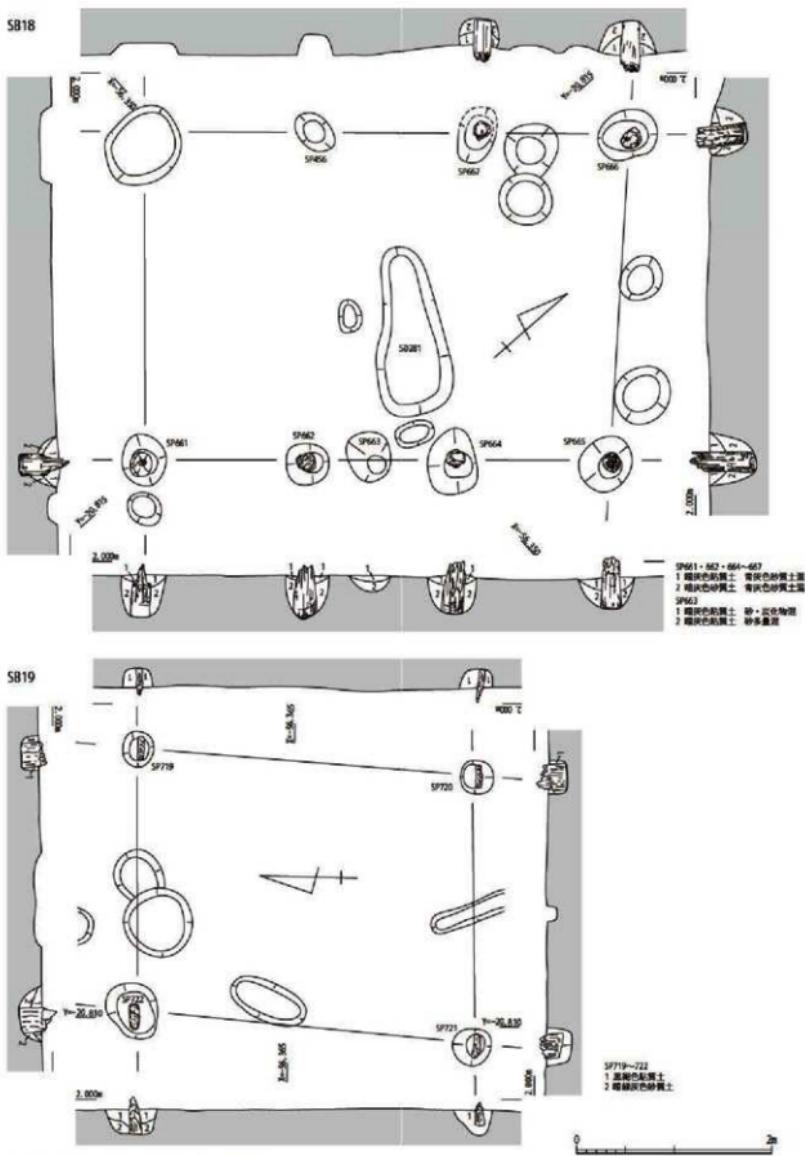


第156図 SB18・19実測図(縮尺1/50)

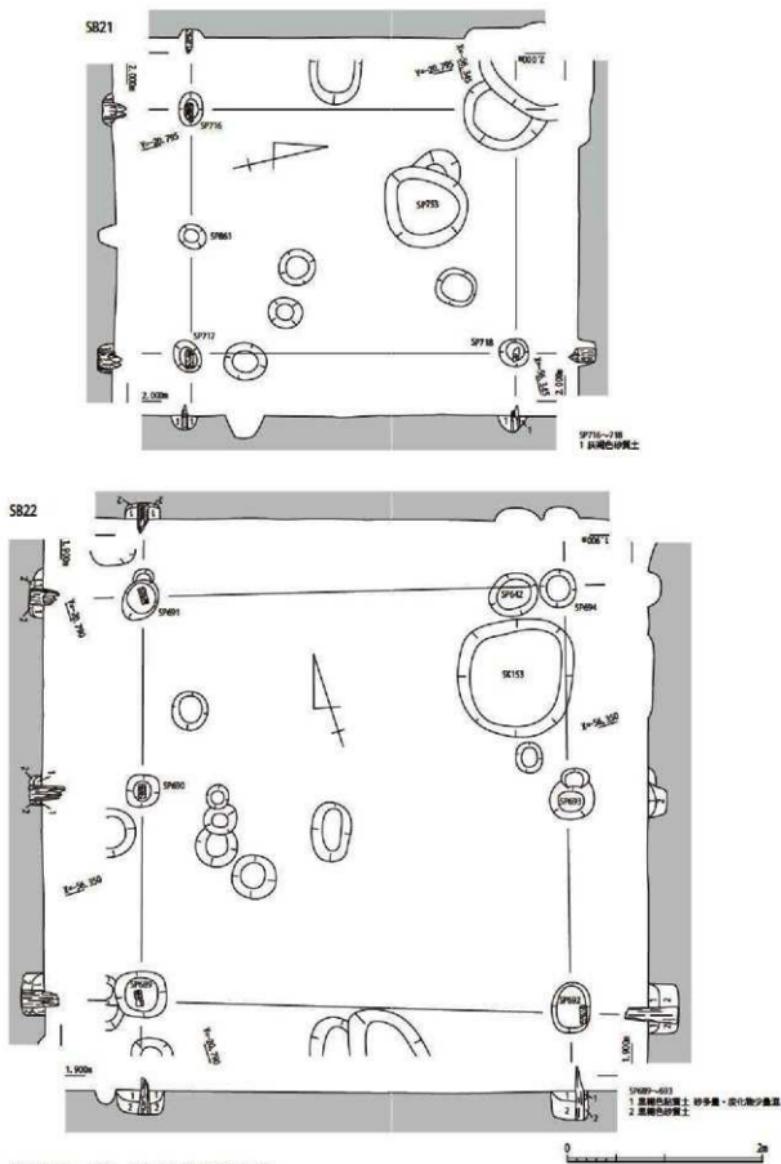

第157図 SB21・22実測図(縮尺1/50)

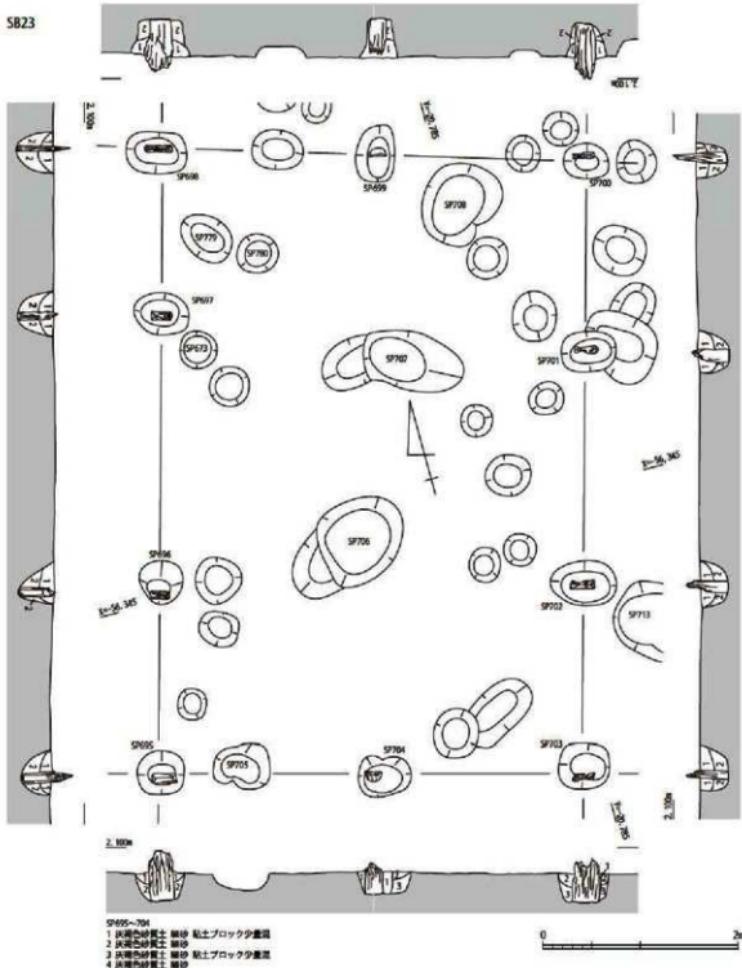

第158図 SB23実測図(縮尺1/50)

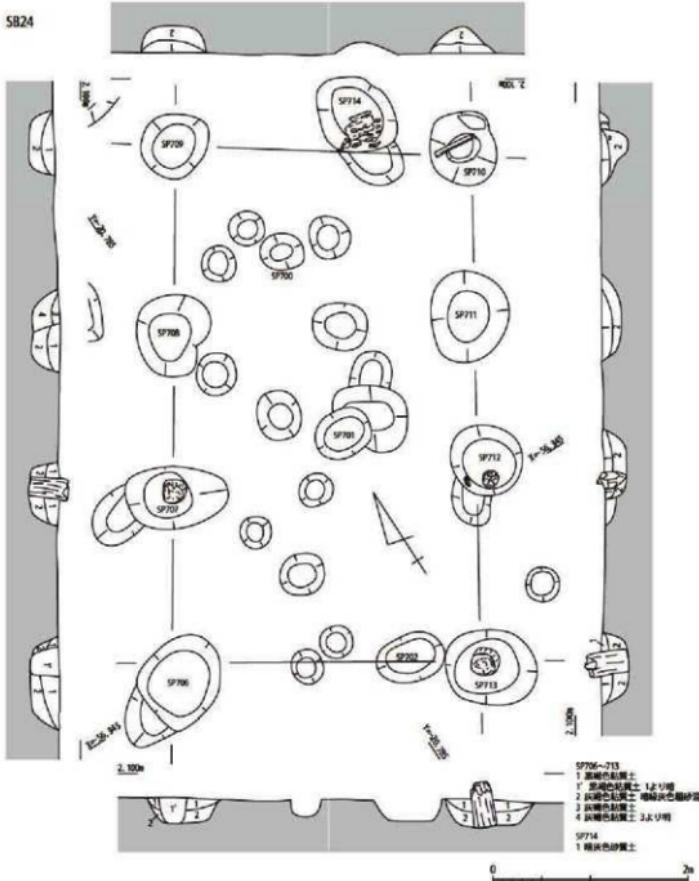

第159図 SB24実測図(縮尺1/50)

SB24（第159図） IV区H27グリッドに位置し、SB23の北東に重複する。長辺3間、短辺1間で、長軸をN33° Eにとる。SP707・712・713の3基で柱根を検出した。いずれも断面円形を呈するが、丸太ではなく、芯去り材を利用している。SP707・713の柱根（第302図6・7）で年輪年代が示され、より新しいSP707の年代は9B.C.（推定伐採年代32A.D. + α ）である。遺物はSP706で弥生時代後期の土器が出土している。

SB25（第160図） IV区G25、H25・26グリッドに位置する。明確なものとしては本遺跡で最大規模の掘立柱建物である。長軸をN15° Eにとり、特殊な柱配列をもつ。まず、長辺については、西列の3間のうち、中央の柱間が極端に広く、ほぼ均等な東列の柱間と対応しない。一方、短辺は北列・南列とも辺を2等分する位置に柱を設け、さらにその西側の柱間を2分割する柱を配している。また、このような偏柱の配置を取り込む形で、北西隅と南西隅にそれぞれ方形の小区画が認められる。柱根は計11基の柱穴で遺存していた。両長辺に並ぶ各4本の柱根は断面五平状で、長辺に直交する。一方、両短辺中央の柱根は断面半円形で、弧面を外側へ向けている。北辺の西側柱間を分割している柱根も同様である。SP559・566・567・569・570の柱根（第303図10～14）で年輪年代が示され、最も新しいSP566の年代は113B.C.（推定伐採年代73B.C. + α ）である。遺物はSP566で弥生時代後期の土器が出土している。

SB26（第161図） IV区G25・26グリッド、SB25の北東に近接して位置する。長辺2間、短辺1間で、長軸をN13° Eにとる。多くの柱穴の土層断面で腐朽した柱の痕跡が認められる。遺物はSP573・574で弥生時代後期の土器が出土している。

SB27（第162図） IV区G26グリッド、SB26の北東に位置する。長辺2間、短辺1間で、長軸をN76° Wにとる。西辺はSB28の東辺の一部にはほぼ重なる。SP588で弥生時代後期の土器が出土している。

SB28（第163図） IV区G26グリッドに位置する。長辺4間、短辺1間である。長軸をN11° Eにとり、東辺に重複するSB27とはほぼ直交する。また、西側ではSB29と重複している。柱根は6基の柱穴で遺存しており、断面五平状のものと、円形のものが認められた（第304図）。断面五平状の柱は長辺に直交するように据えられたもので、下端が凸状に加工されている。断面円形の柱は長辺の中央に配されたもので、側面全周を巡る溝が作出されている。SP593の柱根（同図2）の年輪年代測定ではB.C. 171（推定伐採年代131B.C. + α ）の値が示されている。


SB29（第162図） IV区G・H26グリッドに位置し、SB28の西側に重複する。長辺1間、短辺2間で、長軸をN64° Wにとる。平面形は正方形に近い。

SB30（第161図） IV区Z20・21、A21グリッド、方形周溝墓ST22の東に位置する。柱間は各辺1間で、長軸をN73° Wにとる。平面形は正方形に近く、中央に位置するSP513もこれに伴う可能性がある。四隅の柱穴で柱根を検出した。いずれも断面円形ないし多角形を呈する（第302図8）。


SB31（第164図） IV区I・J28グリッド、周溝建物SH8の南に近接して位置する。長辺2間、短辺1間で、長軸をN5° Wにとる。北西隅の柱穴SP788では柱根を検出した。断面五平状で長辺に直交するようによじらかれていた。

SB32（第164図） IV区G26・27グリッド、SB28の北東に近接して位置する。長辺2間、短辺1間で、長軸をN3° Eにとる。柱穴の土層断面では腐朽した柱の痕跡が認められる。


SB33（第165図） IV区I27・28グリッド、SB23の北西、SH8の南に位置する。長辺2間、短辺1間で、長軸をN0° にとる。6基の柱穴すべてで柱根やその残片を検出した。形状がわかるものはいずれも断面円形を呈する。柱根の¹⁴C年代測定から構築時期は80～120A.D.の可能性が高いとされる。

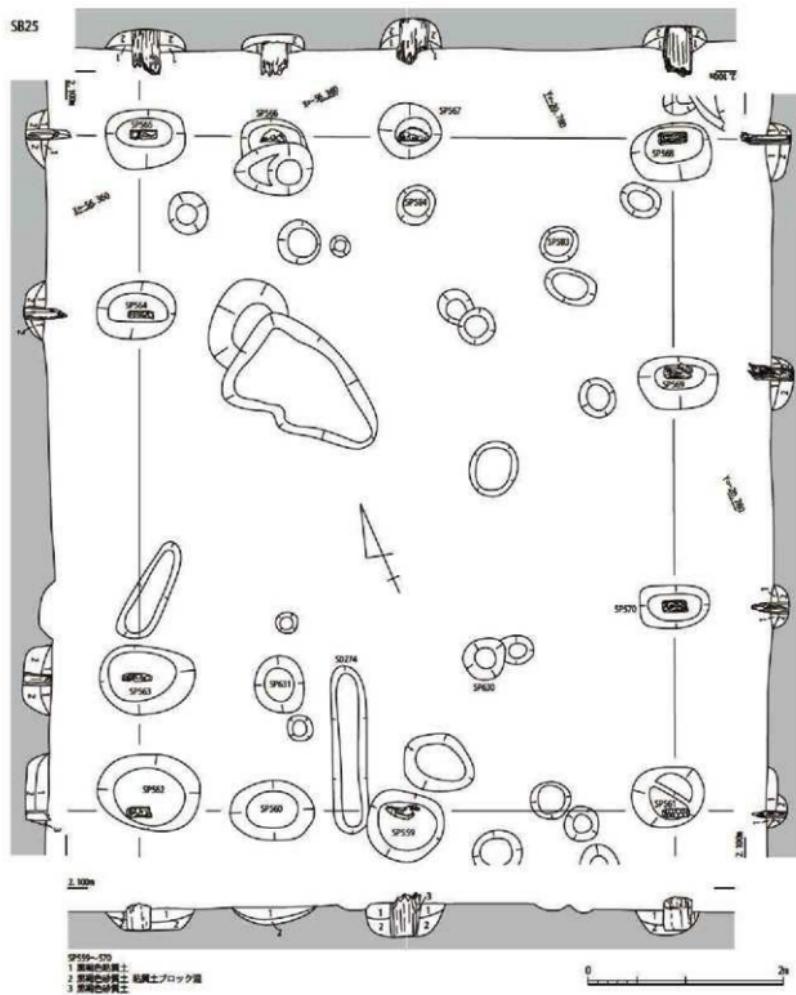


第160図 SB25実測図(縮尺1/50)

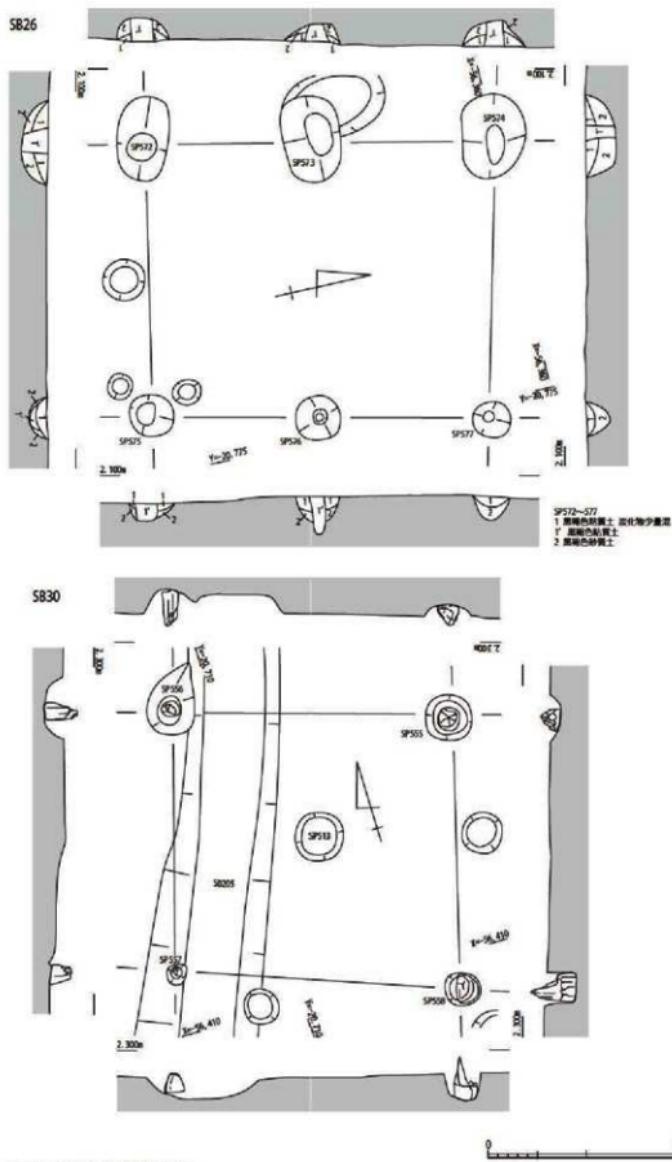


第161図 SB26・30実測図(縮尺1/50)

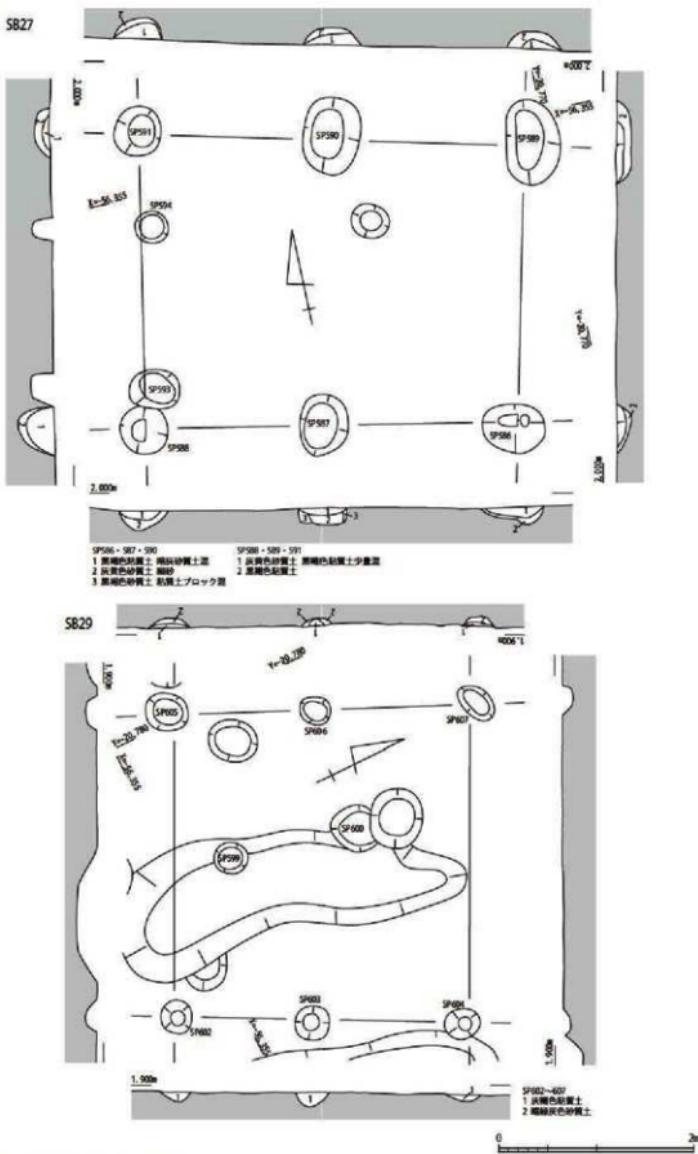


第162図 SB27・29実測図(縮尺1/50)

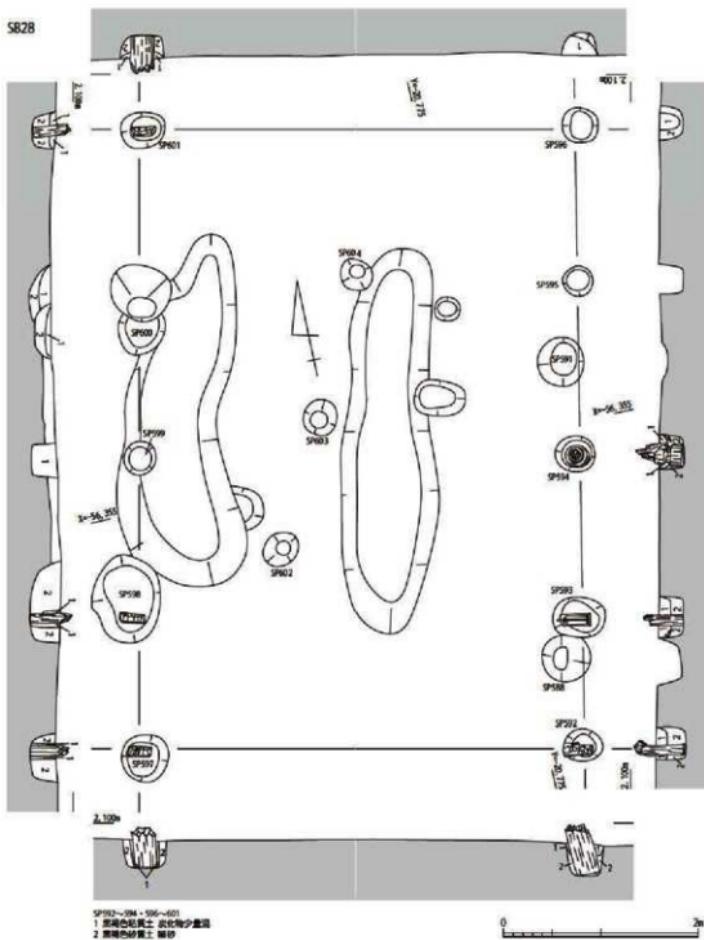

第163図 SB28実測図(縮尺1/50)

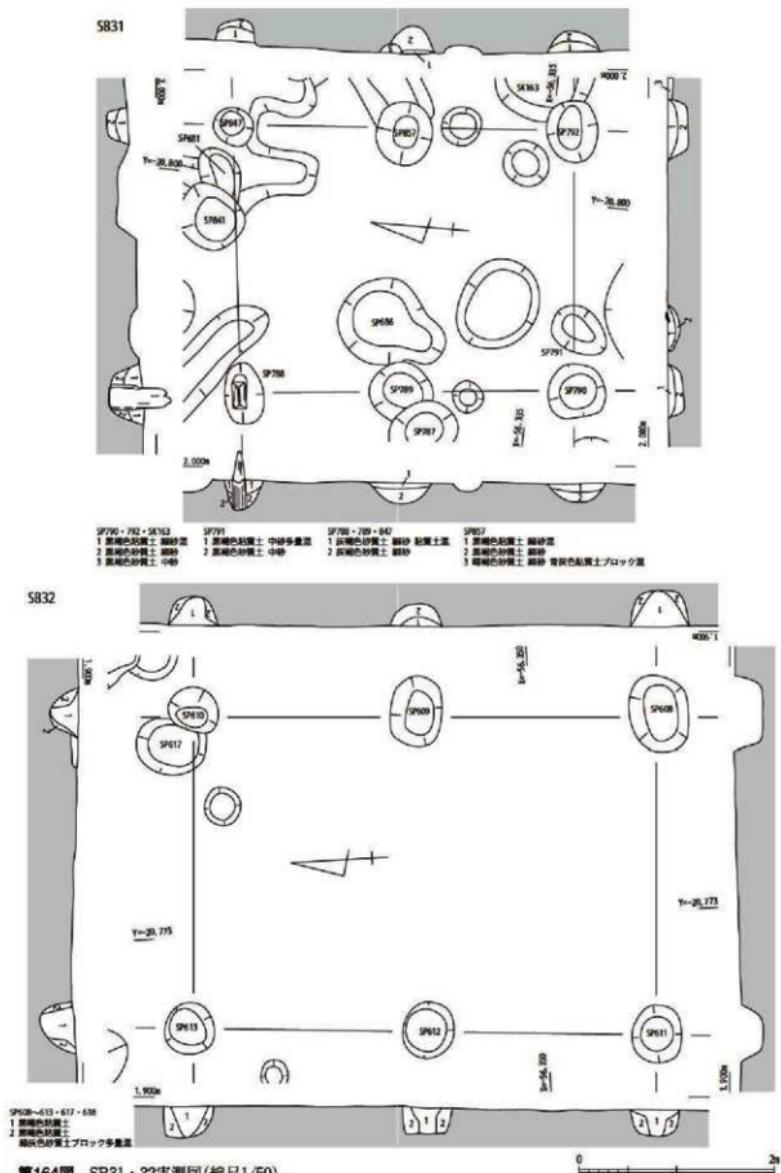

第164図 SB31・32実測図(縮尺1/50)

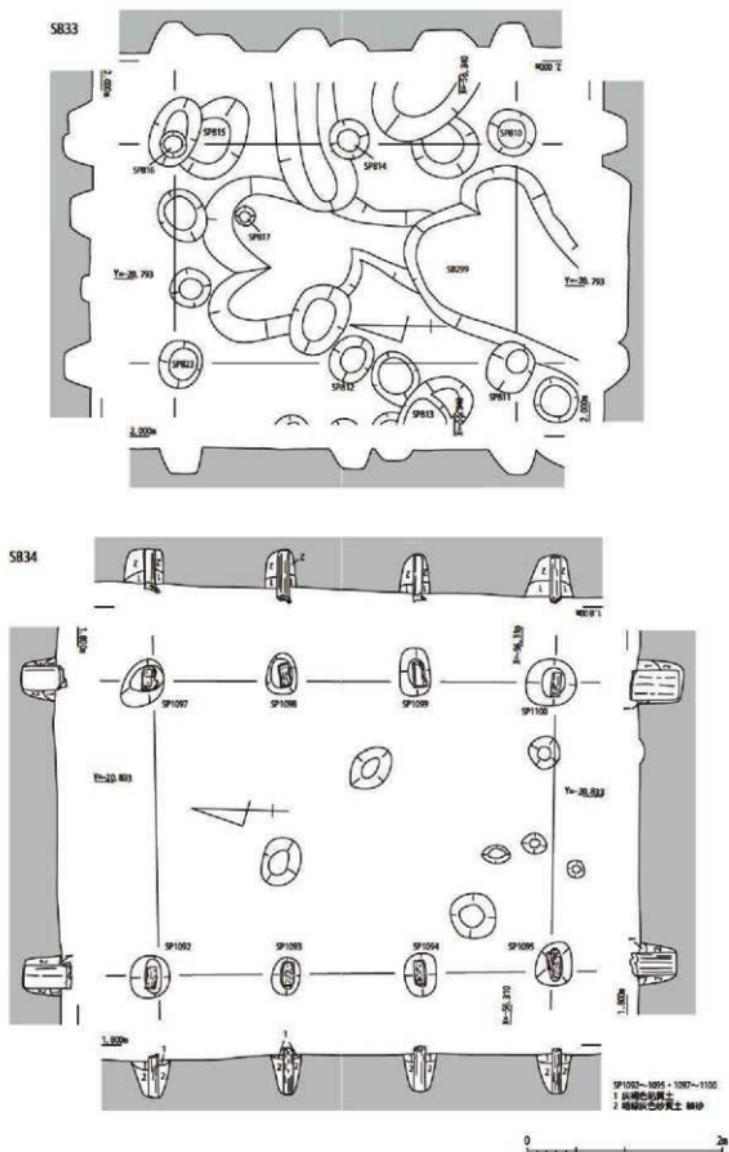

第165図 SB33・34実測図(縮尺1/50)

SB34（第165図） VII区M30・31グリッド、周溝建物SH10の南東に接して位置する。SB37と重複する。長辺3間、短辺1間で、長軸をN2° Wにとる。8基すべての柱穴で柱根を検出した。いずれも断面五平状の柱で（第305図）、長辺に直交するように据えられていた。SP1095の柱根（同図4）の年輪年代測定で、107B.C.（推定伐採年代67B.C.+a）の値が示されている。

SB35（第166図） VII区O30グリッド、調査範囲の北西端で検出した。長辺3間、短辺1間で、長軸をN3° Eにとる。柱穴の土層断面には径10cm前後の腐朽した柱の痕跡を残すものがみられる。

SB36（第166図） VII区M・N31グリッドに位置し、周溝建物SH10の南側に重複する。長辺2間、短辺1間で、長軸をN77° Wにとる。SP1146では弥生時代後期の土器を検出した。SH10とはその周溝SD370を柱穴が切っていることから、後出するものと判断できる。

SB37（第167図） VII区M30・31グリッドに位置し、SB34の南東に重複する。柱間は各辺1間で、長軸をN75° Wにとる。SP1159では礎板が出土しており、年輪年代測定で65B.C.（推定伐採年代25B.C.+a）の値が示されている。

SB38（第167図） VII区K・L29・30グリッドに位置する。柱間は東側の長辺1間、西側の長辺2間、短辺1間で、長軸をN25° Eにとる。平面形は細長い方形で、やや歪んでいる。すべての柱穴で柱根を検出した。いずれも断面五平状で、長辺に直交するように据えられていた。

SB39（第168図） VII区K30・31グリッドに位置する。柱間は各辺2間で、長軸をN16° Eにとる。5基の柱穴で柱根を検出した。SP1194～1196の柱根は断面五平状で、長辺に直交して据えられていた。一方、SP1197・1226の柱は断面円形の細い丸木材が用いられていた。遺物はSP1227から弥生時代後期の土器（第249図13）が出土している。

SB40（第168図） VII区M30グリッド、SB34の南に位置する。柱間は長辺1間、短辺2間で、長軸をN10° Eにとる。5基の柱穴で柱根を検出した。細い丸木を用いており、端部を杭状に尖らせている。掘形や柱根の規模からすると、上屋をもたない構造物の可能性もある。

SB41（第169図） II区I16グリッド、墓域の西側を画す溝SD75を挟んで方形周溝墓ST1と対称的な位置にある。南側でSB42が重複する。正方形に近い平面形を呈し、柱間は長辺2間、短辺1間で、長軸をN67° Wにとる。SP405・406・407・409では断面五平状の柱根が遺存していた。遺物はSP320から弥生時代後期の土器が出土している。

SB42（第169図） II区I15・16グリッド、溝SD75沿いの西側に位置し、SB41の南東に重複する。柱間は長辺2間、短辺1間である。長軸をN17° Eにとり、SB41とはおおよそ直交する。


SB43（第170図） II区I15グリッド、溝SD75沿いの西側でSB42の南に接して位置する。柱間は長辺2間、北側短辺1間、南側短辺2間である。長軸をN17° Eにとり、SB42と直列している。図示していないが、SP327・402・404では断面五平状の柱根が遺存していた。

SB44（第170図） II区I・J13・14グリッド、溝SD75沿いの西側に位置し、SB45の北東に重複する。柱間は長辺2間、短辺1間である。長軸をN12° Eにとり、SB42・43などとおおよそ揃う。


SB45（第171図） II区J13・14グリッド、溝SD75沿いの西側に位置し、SB44の大部分に重複する。柱間は長辺3間、短辺1間である。長軸をN15° Eにとり、SB42～44などとおおよそ揃う。遺物はSP277から弥生時代後期の土器が出土している。

SB46（第171図） II区J12・13グリッド、溝SD75沿いの西側でSB45の南西に位置する。長辺2間、短辺1間で、正方形に近い平面形を呈す。長軸をN60° Wにとり、付近ではSB41とおおよそ揃う。



SB35

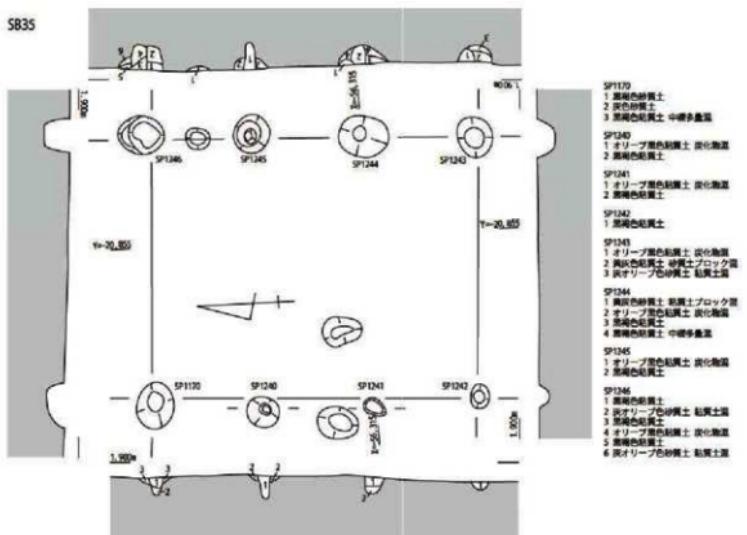


SB36

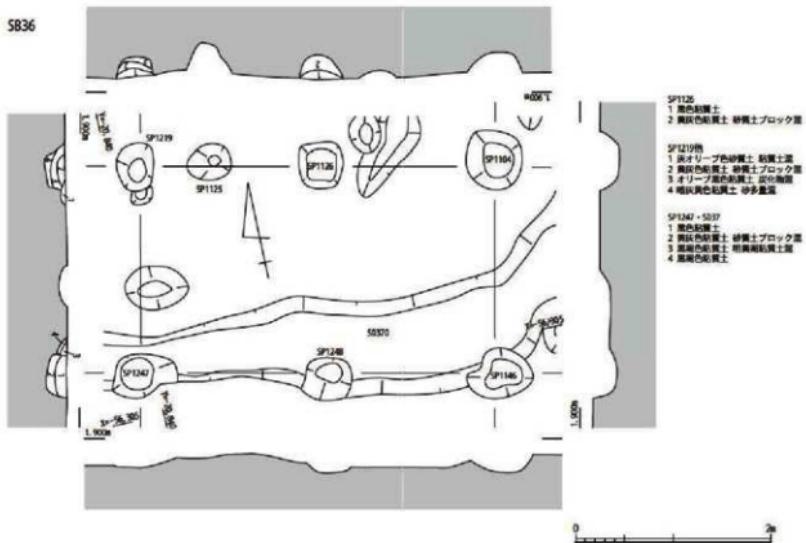


第166図 SB35・36実測図(縮尺1/50)

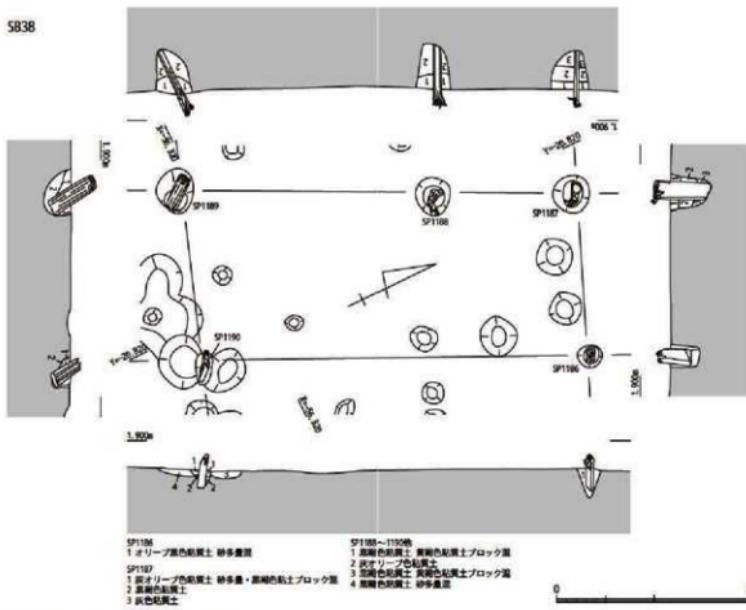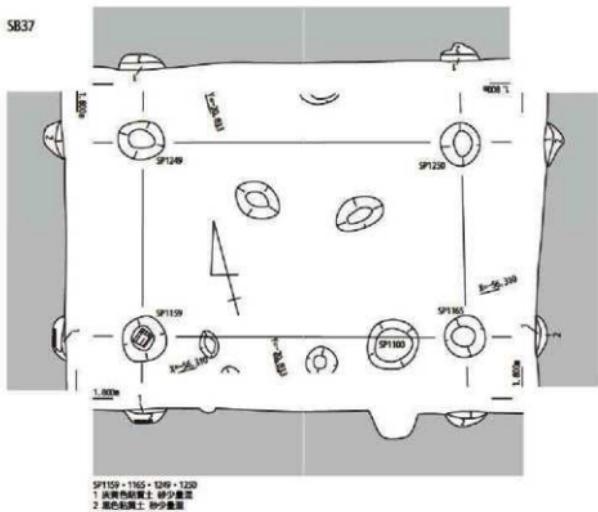


第167図 SB37・38実測図(縮尺1/50)

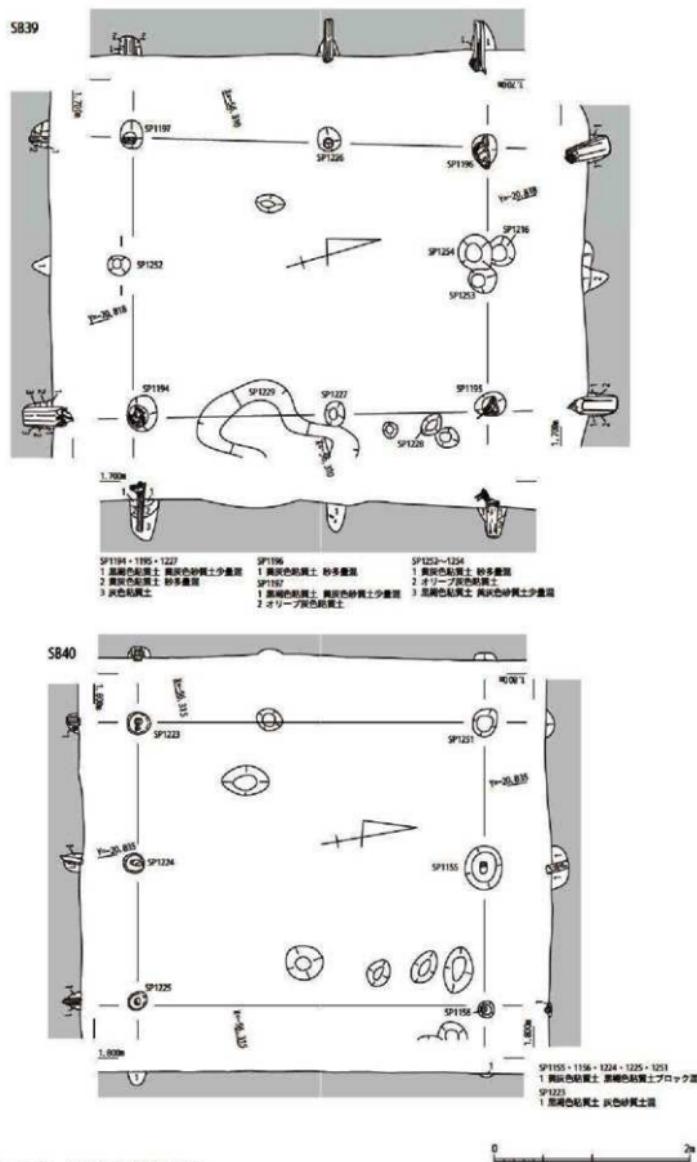

第168図 SB39・40実測図(縮尺1/50)

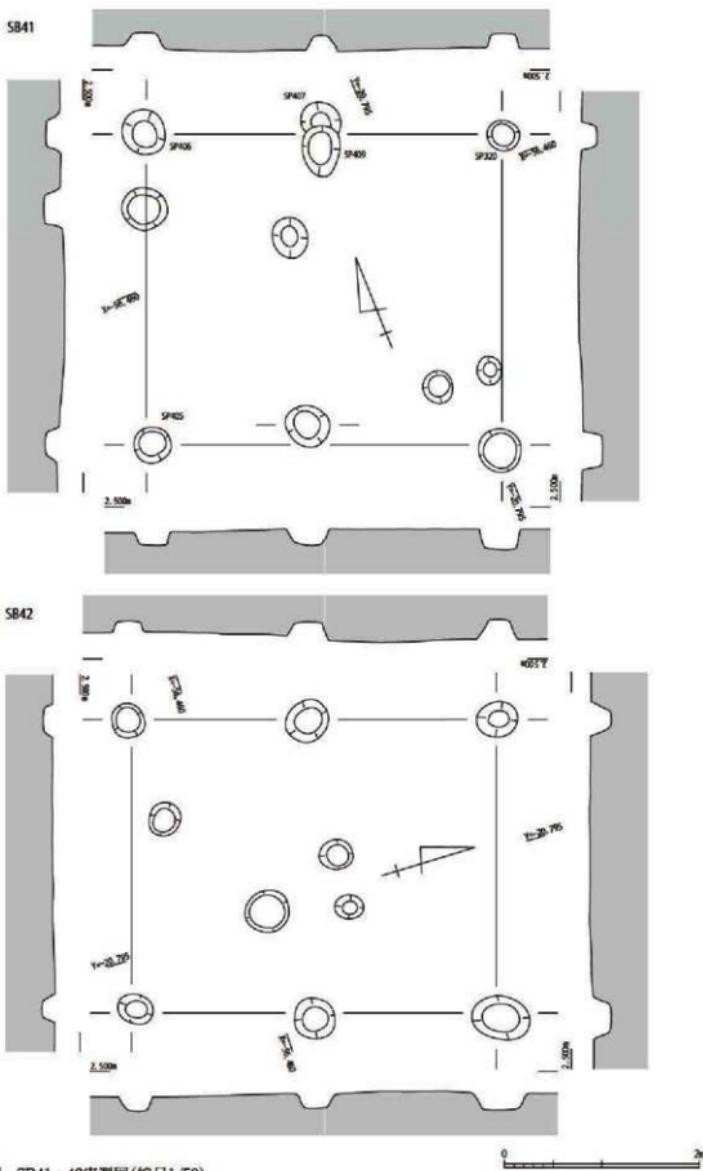


第169図 SB41・42実測図(縮尺1/50)

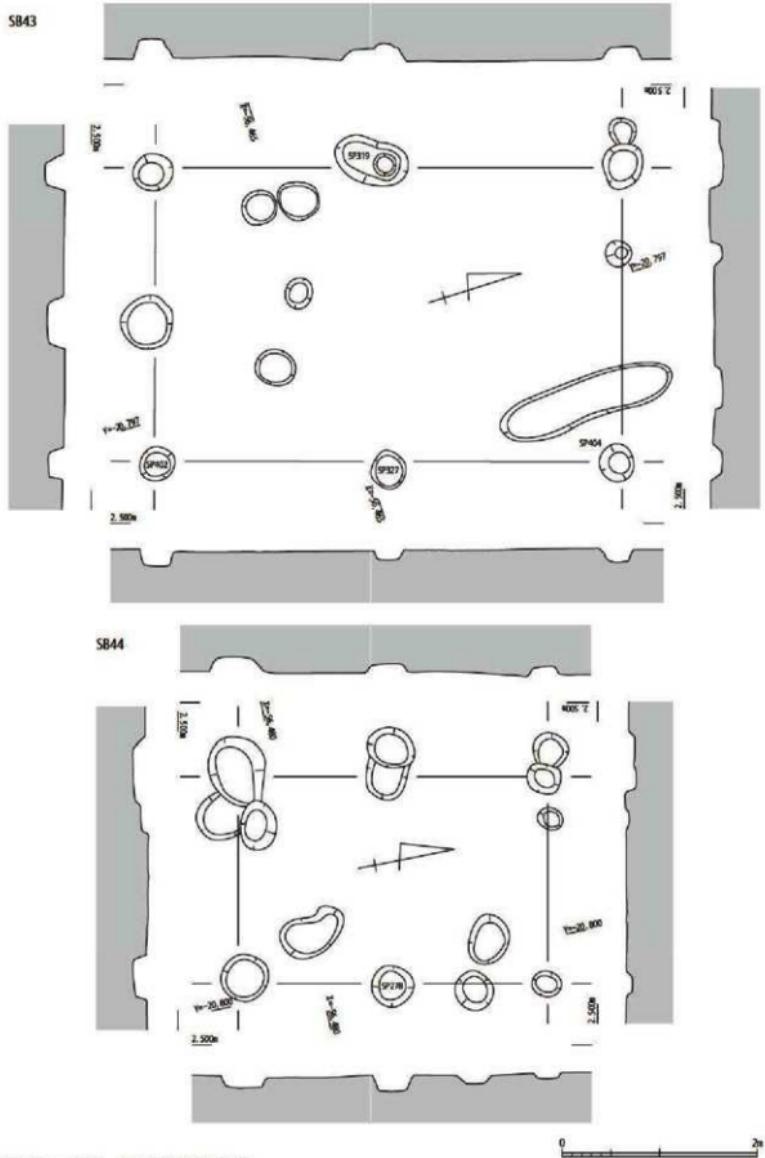


第170図 SB43・44実測図(縮尺1/50)

SB45

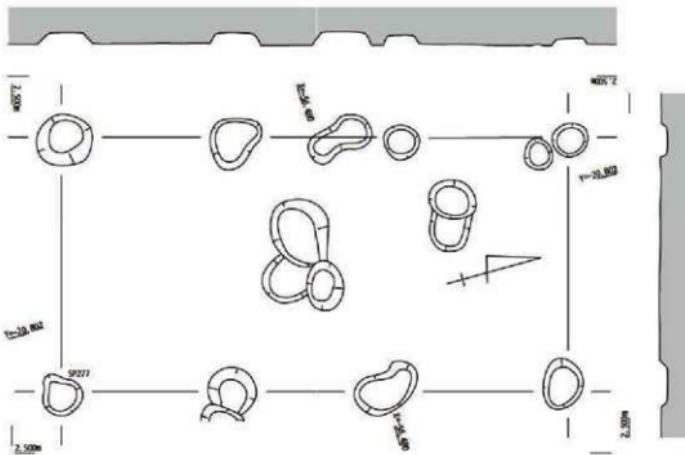

SB46

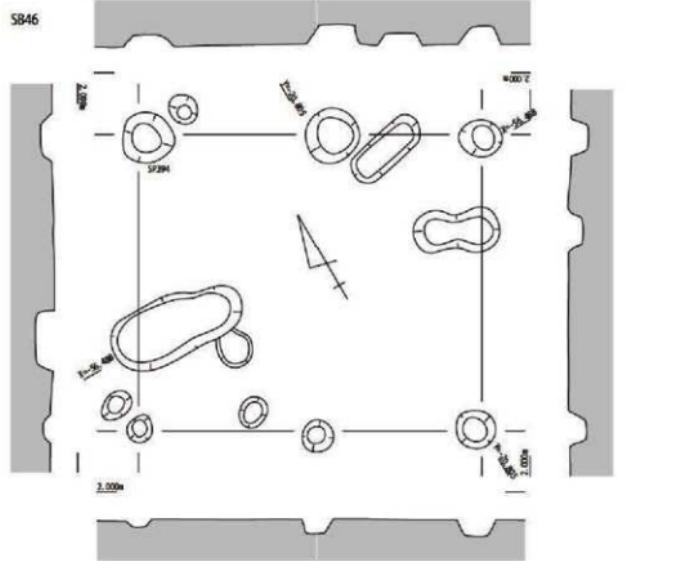

0 1 2
2m

第171図 SB45・46実測図(縮尺1/50)

SB47 (第172図) III区M・N28・29グリッドに位置する。長辺3間、短辺1間で、長軸をN85° Eにとる。長軸方向は東方に位置するSB16とはほぼ揃う。

SB48 (第172図) III区L27グリッドに位置する。長辺2間、短辺1間で、長軸をN80° Eにとる。長軸方向は付近ではSB16・47などとおおよそ揃う。SP479から弥生時代後期の土器が出土している。

SB49 (第173図) III区L・M27グリッド、SB48の西に近接して位置する。長辺2間、短辺1間で、長軸をN79° Eにとる。SB48とはほぼ直列する。

SB50 (第173図) III区L26グリッド、SB49の南に位置する。長辺2間、短辺1間で、長軸をN4° Eにとる。長軸方向は付近ではSB19・31・33・51などとおおよそ揃う。

SB51 (第174図) IV区J・K27グリッド、SB18の北東に接して位置する。長辺2間、短辺1間で、長軸をN3° Eにとる。長軸方向は付近ではSB19・31・33・50などとおおよそ揃う。

SB52 (第174図) IV区I24グリッドに位置する。長辺2間、短辺1間で、長軸をN25° Eにとる。長軸方向は付近ではSB25・53とはほぼ揃う。

SB53 (第175図) IV区I23・24グリッド、SB52の南西に近接して位置する。長辺2間、短辺1間で、正方形に近い平面形を呈す。長軸をN28° Eにとり、付近ではSB25・52とはほぼ揃う。遺物はSP736で弥生時代後期の土器が出土している。

SB54 (第175図) IV区I23・24グリッド、SB52の南東に位置し、SB53の北東に接する。西側長辺1間、東側長辺2間、短辺2間で、長軸をN57° Eにとる。SB53と平面図上SP730を共有しており、実際は先後関係があると考えられるが、明らかにできなかった。

SB55 (第176図) IV区H・I24グリッド、SB52~54の北東に近接して位置する。南東隅の柱穴が削平されたと想定し、南北2間、東西1間ではほぼ正方形のプランを認めた。南北方向の軸はN29° Eを測り、SB25・52・53とおおよそ揃う。


SB56 (第176図) IV区H26・27グリッド、SB22とSB29に東西を挟まれて位置する。長辺2間、短辺1間で、長軸をN5° Wにとる。長軸方向は付近ではSB31~33とおおよそ揃う。SP614~616では礎板を検出した。遺物はSP615から弥生時代後期の土器が出土している。

SB57 (第177図) IV区H・I14グリッド、溝SD75沿いの東側にあり、方形周溝墓ST1・2の南西に位置する。長辺2間、短辺1間で、長軸をN22° Eにとる。長軸方向はSD75の西側に展開するSB42~45などとおおよそ揃う。遺物はSP283から弥生時代後期の土器が出土している。


SB58 (第177図) IV区G27・28グリッド、SB24の北東に位置する。北隅の柱穴が搅乱によって消失したと想定し、長辺2間、短辺1間のプランを認めた。長軸方向はN43° Wである。SP657から弥生時代後期の土器が出土している。

SB59 (第16図) IV区A・B23グリッド、墓域北半の東側に位置し、方形周溝墓ST25・61と重複する。長辺5間、短辺2間で、長軸をN85° Wにとる。遺構の重複により確認できない、あるいは検出深度の浅い柱穴が多いことから、その認定には不安を残している。遺物はSP533から弥生時代後期の土器が出土している。


SB60 (第178図) VI区J30グリッド、周溝建物SH8・9の間に位置する。長辺4間、短辺2間で、長軸をN76° Eにとる。両長辺の柱穴規模と配置をみると、比較的規模の大きい柱穴の間に規模の小さい柱穴が配されており、後者の柱は建物の構造において補助的な役割を担ったものとも推察される。

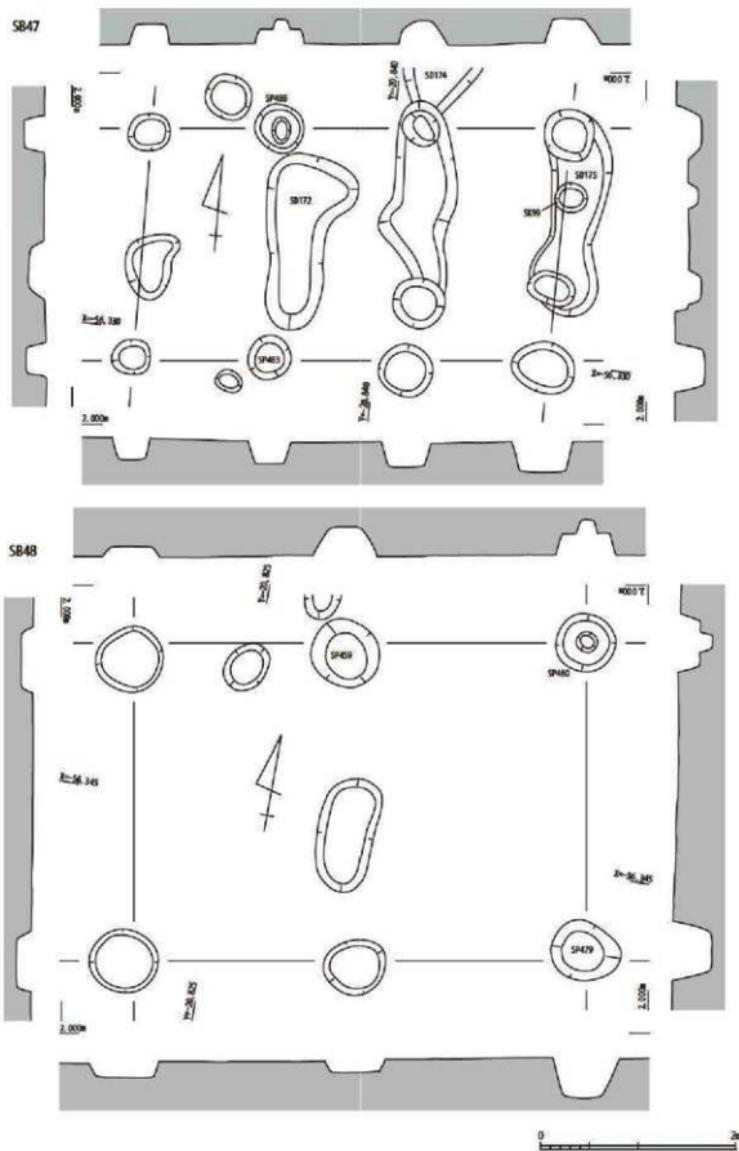


第172図 SB47・48実測図(縮尺1/50)

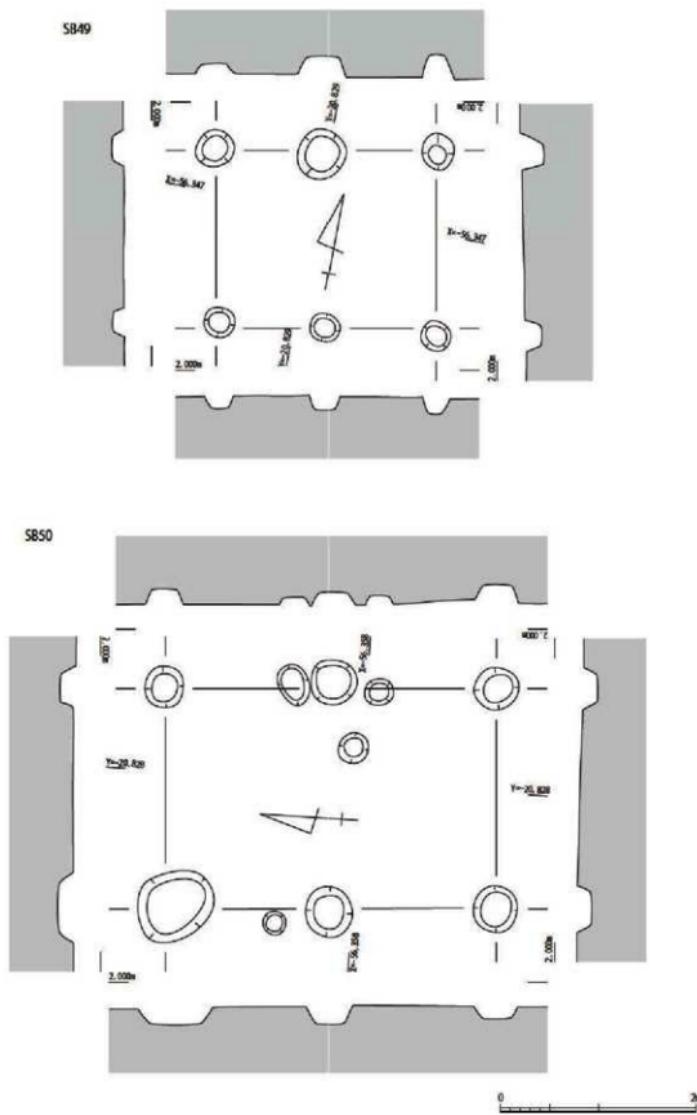


第173図 SB49・50実測図(縮尺1/50)

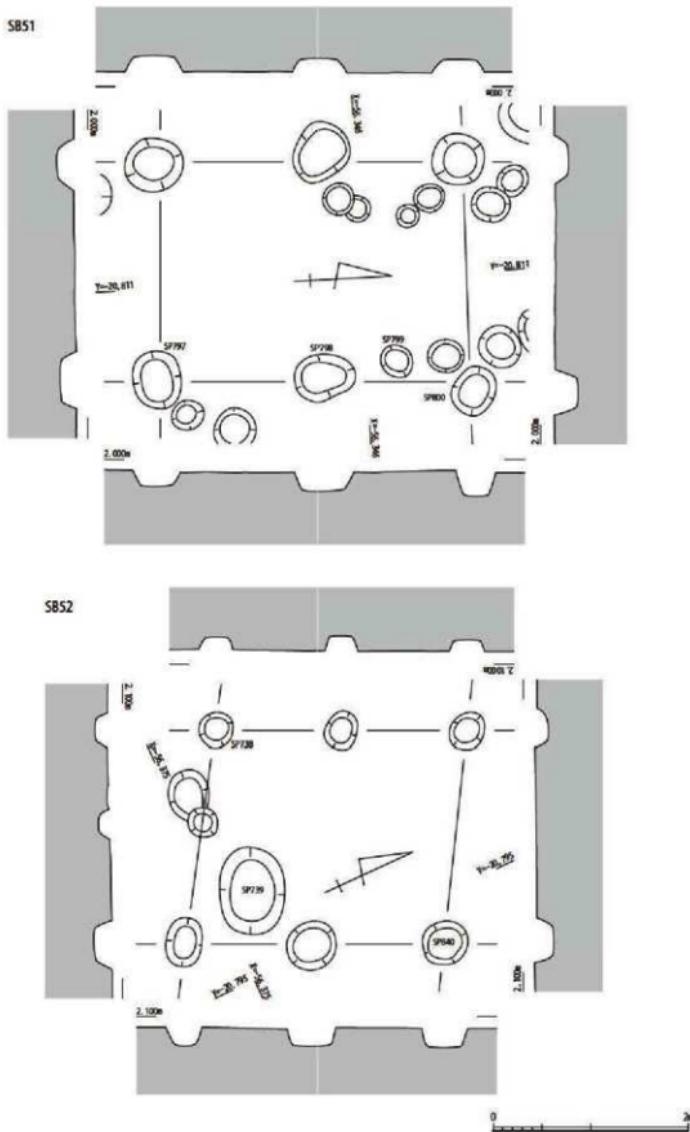


第174図 SB51・52実測図(縮尺1/50)

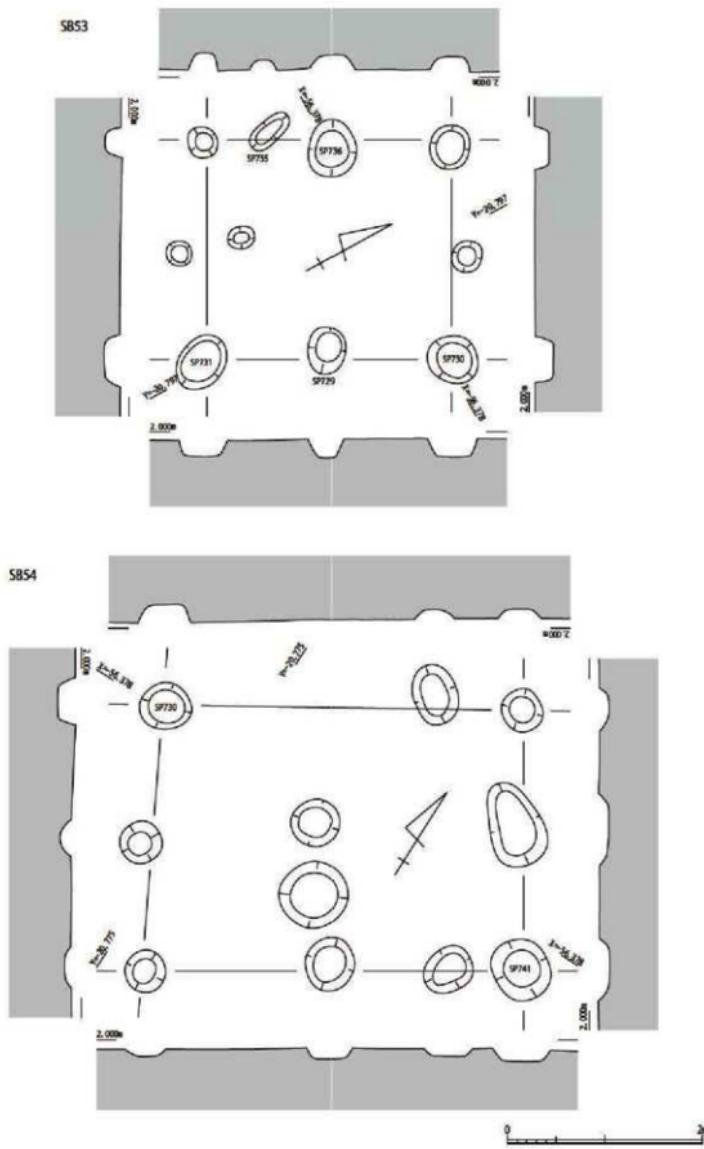

第175図 SB53・54実測図(縮尺1/50)

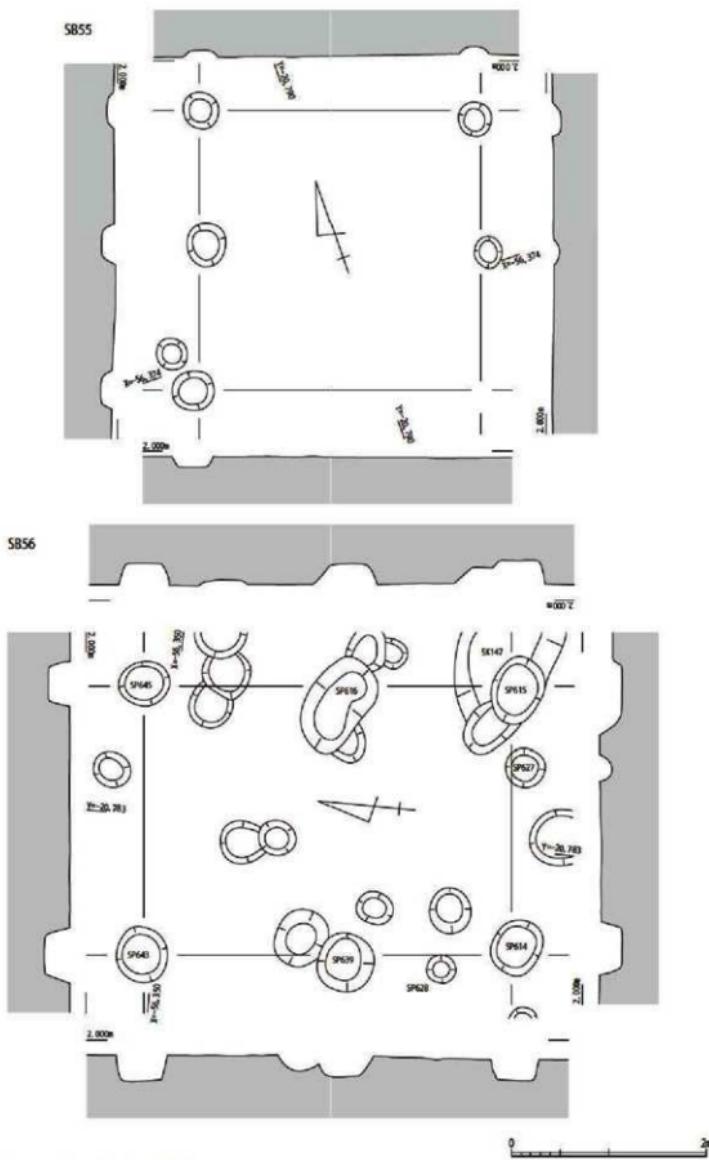

第176図 SB55・56実測図(縮尺1/50)

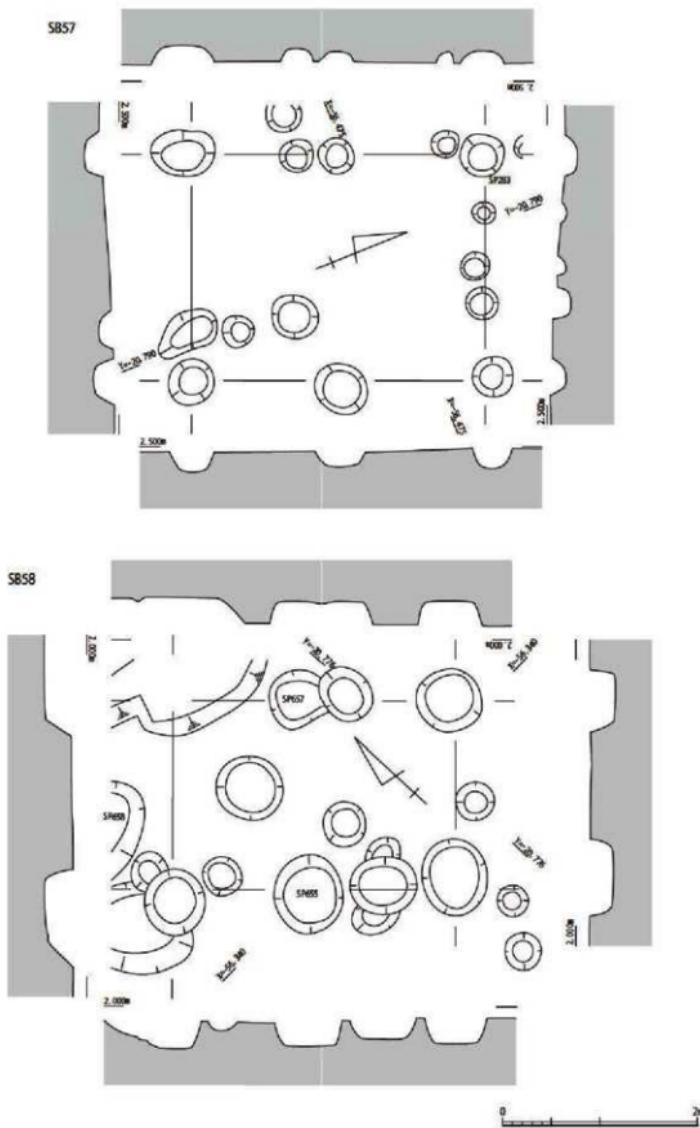

第177図 SB57・58実測図(縮尺1/50)

SB61 (第179図) VI区H30グリッド、方形周溝墓ST62の西に近接して位置し、周溝建物SH8の周溝SD331に重複する。柱間は各辺1間で、長軸をN21° Eにとる。南西隅を除く3基の柱穴で断面五平状の柱根が遺存していた。遺物はSP1043から弥生時代後期の土器が出土した。なお、北辺の西側延長線上からやや南にずれて位置するSP1061でも断面五平状の柱根を検出している。南辺の延長上においてもほぼ対応する位置にピットが認められ、これらが伴うとすれば、東西は2間(約3.7m)、長軸方向N71° Wの建物に復元できる。

SB62 (第178図) VI区F・G28・29グリッド、周溝建物SH5の東に近接して位置する。長辺2間、短辺1間で、長軸をN68° Eにとる。

SB63 (第179図) VI区I31グリッド、周溝建物SH8の北に位置する。柱間は各辺1間で、正方形に近い平面形を呈し、長軸をN2° Wにとる。SP1038から弥生時代後期の土器が出土している。

SB64 (第179図) VI区G29グリッド、方形周溝墓ST62の南に近接して位置し、周溝建物SH5の北側に重複する。柱間は各辺1間で、長軸をN28° Eにとる。西隅を除く3基の柱穴で柱根が遺存していた。柱根はいずれも丸太材を求心状に分割したもので、断面扇形を呈す(第306図)。設置方向については、樹皮側がおおよそ建物の外を向いている程度で、明確な規則性は認められない。

SB65 (第180図) II区I12グリッド、溝SD75沿いの東側にあたり、周溝建物SH1の西に位置する。長辺3間、短辺1間で、長軸をN10° Wにとる。

SB66 (第180図) VI区J30・31グリッド、周溝建物SH9の内側に位置する。東側長辺2間、西側長辺1間、短辺1間で、長軸をN10° Eにとる。SP976・992では断面円形の柱根が遺存していた。SH9との新旧関係を具体的に示すものはないが、柱根を残すことから後出の可能性が高い。一方、SH9に伴う柱穴では礎板のみが遺存し、柱は抜き取られたと考えられる。

SB67 (第181図) VI区I31グリッド、SB63の西に近接して位置する。北側長辺1間、南側長辺2間、短辺1間で、長軸をN83° Eにとる。南辺両端の柱穴SP968・969では断面五平状の柱根が遺存していた。また、南辺中央の柱穴SP1008では礎板(第307図9)を検出し、その下から弥生時代後期の土器(第249図8)が出土している。



SB68 (第181図) IV・VI区I・J28・29グリッド、周溝建物SH8内の南西際に位置する。柱間は各辺1間で、長軸をN88° Wにとる。北西隅を除く3基の柱穴SP795・782・930では断面円形の柱根が遺存していた。また、SP795がSH8の周溝SD289を切っており、SB68がSH8より新しいと判断できる。

SB69 (第182図) II区I・J14グリッド、溝SD75沿いの西側に位置し、SB44・45の北に近接する。南北2間、東西1間で、正方形に近い平面形を呈す。南北辺が若干長く、長軸方向はN11° Eである。北辺両端の柱穴SP399・400では断面円形の柱根が遺存していた。

2) 柱列


柱列1 (第182図) II区H16・17グリッド、方形周溝墓ST1の北に近接して位置する。N19° Eの方位で並ぶ4基のピットを基準とし、その両端から西方向へ並ぶピット4基を関連するものと捉えた。南列のピットSP398では断面円形を呈する大径の柱根が遺存しており、上屋をもつ建物の一部である可能性が高い。

柱列2 (第183図) III区N29、O28グリッド、SB47の西に位置する。4基のピットが等間隔に並んでおり、方位はN63° Eである。SP492・495では断面五平状の柱根が遺存していた。上屋をもつ建物の一部である可能性が高い。

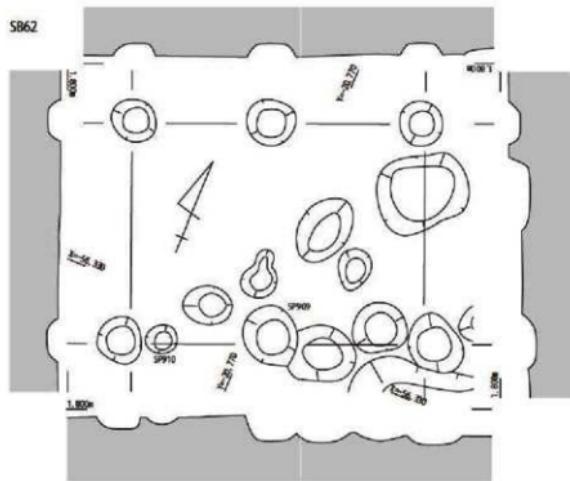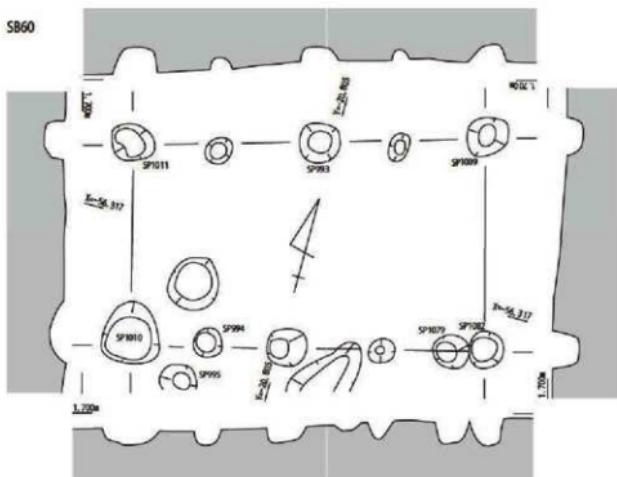


0 2m


第178図 SB60・62実測図(縮尺1/50)

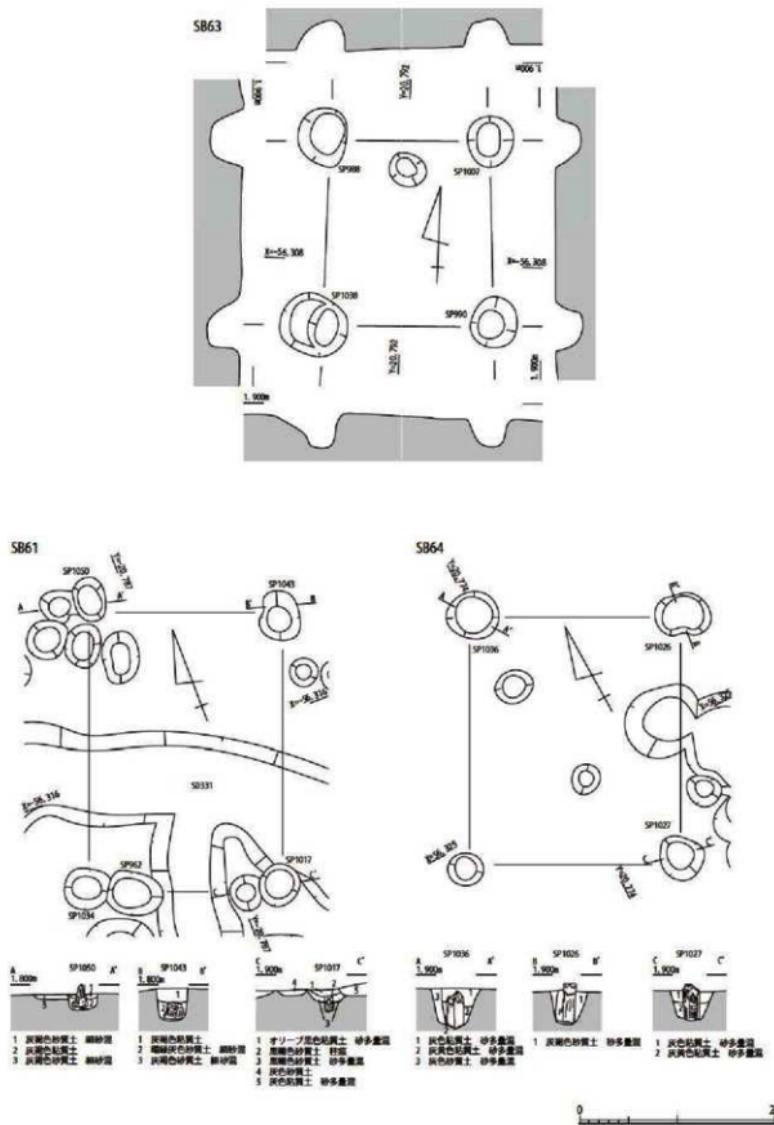


第179図 SB61・63・64実測図(縮尺1/50)

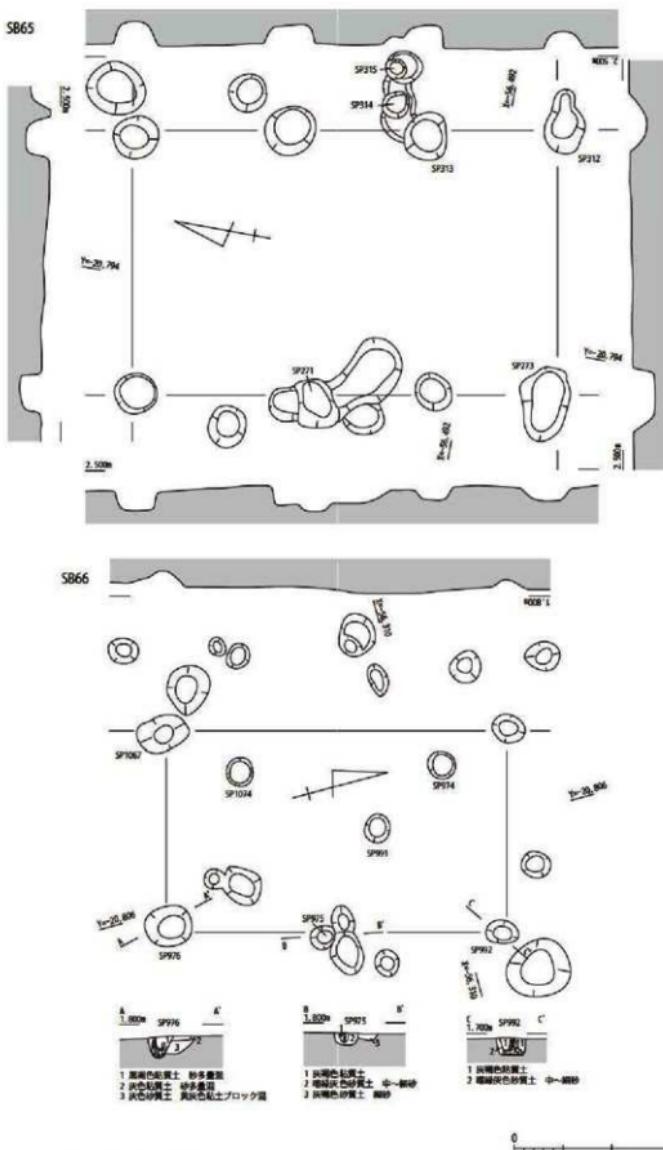


第180図 SB65・66実測図(縮尺1/50)

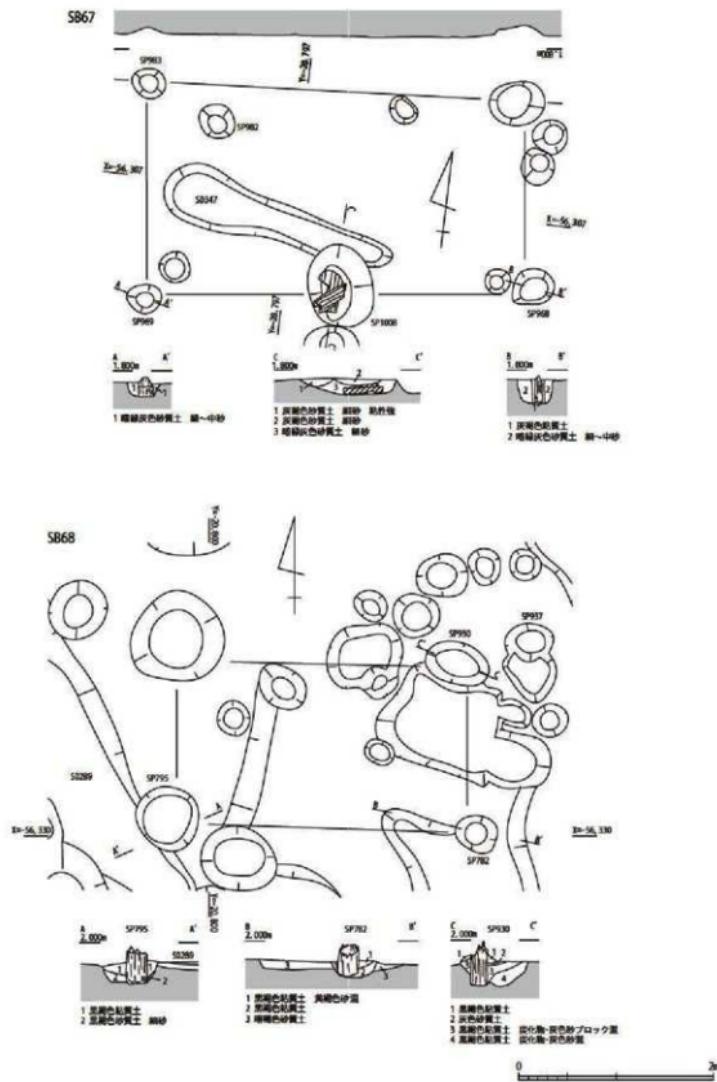

第181図 SB67・68実測図(縮尺1/50)

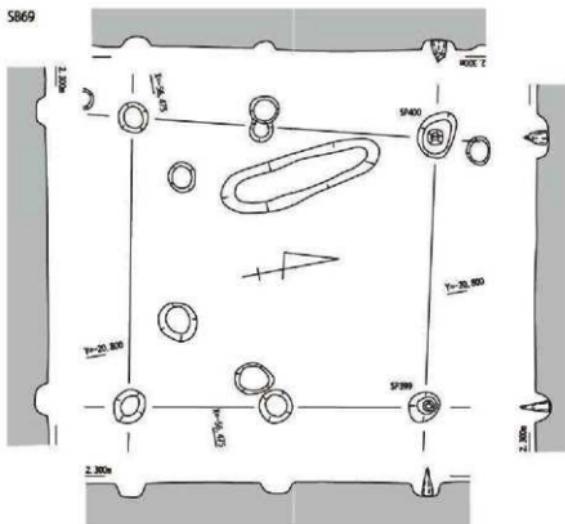


柱列1

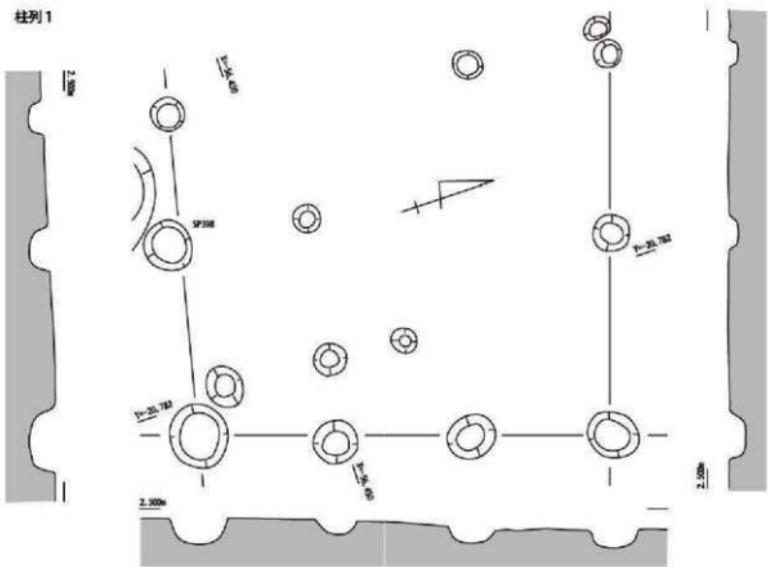

第182図 SB69・柱列1実測図(縮尺1/50)



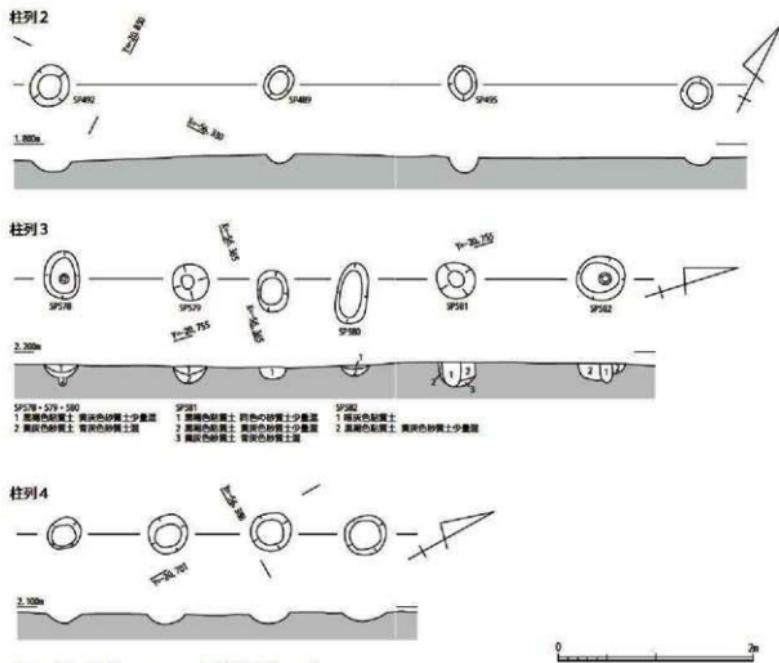

第183図 柱列2・3・4実測図(縮尺1/50)

柱列3 (第183図) IV区G25グリッドに位置し、SB26の東辺と並列する。6基のビットからなり、方位をN18°Eにとる。ビット間は両端が広く、中央3間が狭い。また、中央部のビット2基はほかに比べて浅い。SP581・582の土層断面には径の小さい柱痕が認められ、SP578底面の痕跡からみても、設置されたのは杭状の材であろう。構列の可能性が高いと考える。

柱列4 (第183図) IV区Z23グリッドに位置する。調査区東壁際で検出した4基のビットで、方位N30°Eに並ぶ。調査区外へ広がる掘立柱建物の一辺と推測される。

5 周溝建物

周溝建物と呼称するのは、おおよそ円形に巡る溝で区画された内部に多数のビットが認められる遺構であり、「平地(式)住居(建物)」と報告される場合が多い。すでに述べたように、本遺跡の主体をなす弥生時代の生活面は遺構確認面より上位に想定されることから、床面の垂直位置で建物を定義するのではなくないと考え、機能の面に言及できるだけの成果も得られなかつたため、本書では単に遺構の特徴を表す呼称にとどめた。また、主柱配置については、区画内でバランスのとれた配置となるよう図上でビットを拾ったものであり、復元案の一つとして提示した。なかには、礎板が良好に遺存する事例も認められ、その配列はかなり蓋然性が高いものと考えている。なお、礎板の一部については年輪年代測定が実施され、伐採年代が明らかになったものもある(第5章第2節)。

今回確認した周溝建物は12基である。分布から大きく2つのグループに分かれ、墓域を挟んでSH1～4が南側、SH5～12が北西側に位置している。

SH1（第184図） II区G・H12・13グリッド、方形周溝墓ST2・18の南西に位置する。平面形は東西方向にややつぶれた橢円形で、周溝内側の長軸約9m、短軸約8mを測る。周溝は西側で一部途切れている。6本の主柱配置を想定した。周溝区画内では、柱穴様を呈する多数のピットのほかに数基の土坑も認められるが、関連性は不明である。遺物は周溝から主に弥生時代後期の土器（第236図1～7）が出土している。

SH2（第185図） II区F11、G10・11グリッド、SH1の南東に位置する。調査区外へ広がっており、半分程度を検出したものと考えられる。平面形は隅丸方形を呈するとみられ、周溝内側の調査区壁沿いで約8.6mを測る。周溝は西側で食い違い、途切れている。主柱配置は不明である。関連性は明らかでないがSP358から弥生時代後期の土器が出土している。


SH3（第185図） II区G・H10グリッド、SH2の南西に位置する。東側が若干調査区外にかかっている。平面形は円形を呈し、周溝内側で径約5.5mを測る。周溝は東側で大きく途切れている。6本からなる主柱配置を想定した。SP362では礎板と考えられる板材が出土している。

SH4（第186図） II区F・G13グリッドに位置する。方形周溝墓ST2・3・18と重複し、すべてに切られている。平面形は円形を呈し、周溝内側で直径約8mを測る。周溝は東側で途切れている。主柱配置は不明である。


SH5（第187図） VI区G・H28・29グリッド、方形周溝墓ST62の南に位置する。SD332を周溝とし、SH6・8と部分的に重複する。平面形は隅丸多角形を呈し、周溝内側の対角線で約13mを測る。周溝は北側で大きく途切れている。主柱配置は明確でないが、中央部にある土坑SK190をとりまくようにピットの分布する状況がみられ、主柱穴となる可能性が高い。なお、SK190は検出面からの深さ約0.6mを測る大型の土坑で、遺物の出土はなく、堆積状況にも特記すべき点は認められない。重複するSH6・8との新旧関係については、周溝SD332がSH8の周溝SD331に間接的に切られており、それに先行することは間違いない。一方、SH6との間で周溝同士の切り合いは確認できないが、SK190をSH6の周溝SD343が切っており、SK190がSH5を構成する遺構であるとすれば、SH6にも先行すると判断できる。遺物は主に周溝SD332から弥生時代後期の土器（第236図8～11）が出土した。

SH6（第187図） VI区G29、H・I29グリッドで検出したSD341・343を周溝とする建物である。周溝南半は削平されたものと思われる。平面形は円形をなすようであり、周溝内側の最大幅で約15mを測る。主柱穴は明らかでない。北側で方形周溝墓ST62、東西ではそれぞれSH5・7と重複しており、これらに後出する。一方、SH8とは、SD341がSH8の柱穴SP946に切られており、これに先行すると判断できる。遺物は周溝を中心に弥生時代後期の土器（第236図12～23）が出土した。


SH7（第188～194図） VI区H・I28～30グリッド、SH8周溝内側の東寄りに位置する。周溝はSD323で、南西に開口する。平面形は円形を呈し、周溝内側で直径約12mを測る。SH8との新旧関係については、SH8に伴う柱穴SP1025によって周溝SD323が切られており、これに先行すると判断できる。遺物は周溝から弥生時代後期の土器（第236図24～26）が出土した。また、周溝北東部で微細な骨片と焼土のブロックが認められた。主柱配置は明確でないが、年輪年代測定を実施した礎板のなかで、SP927に遺存したものが、配列からSH8を構成すると想定したものより大幅に古い値を示しており、本建物に伴う可能性が考えられる。

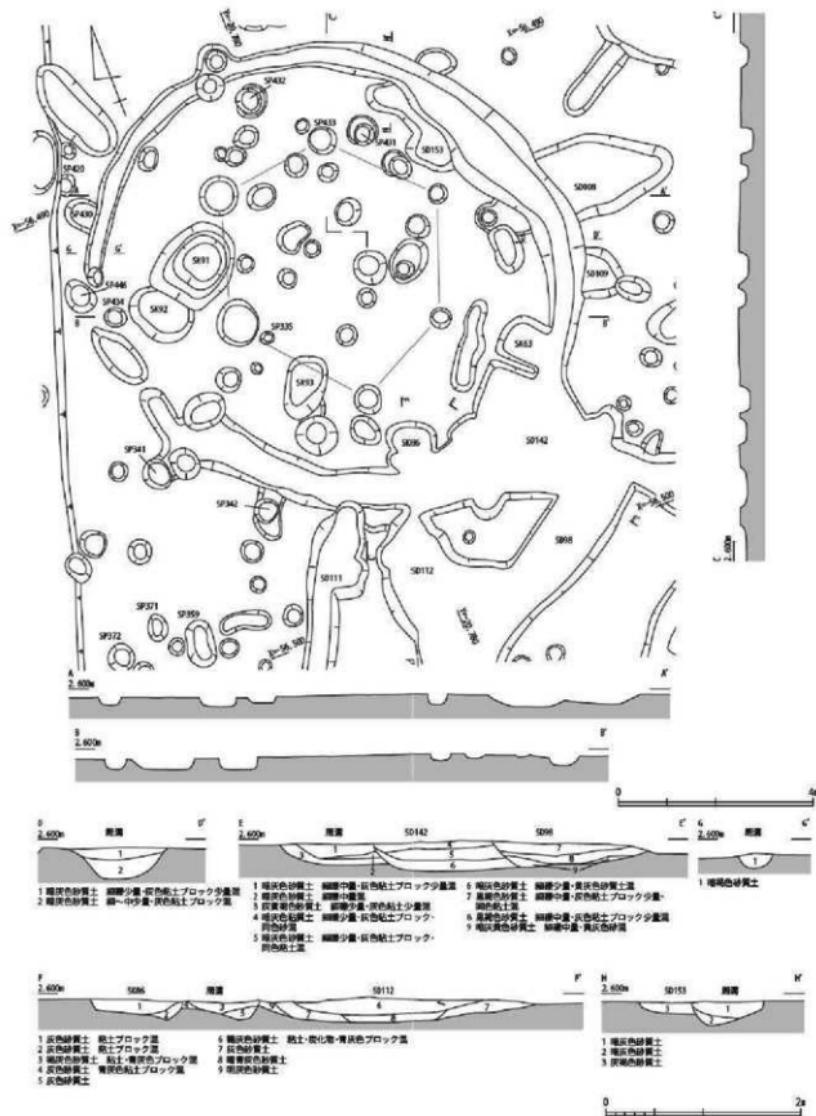


第184図 SH 1 実測図(縮尺1/100・1/50)

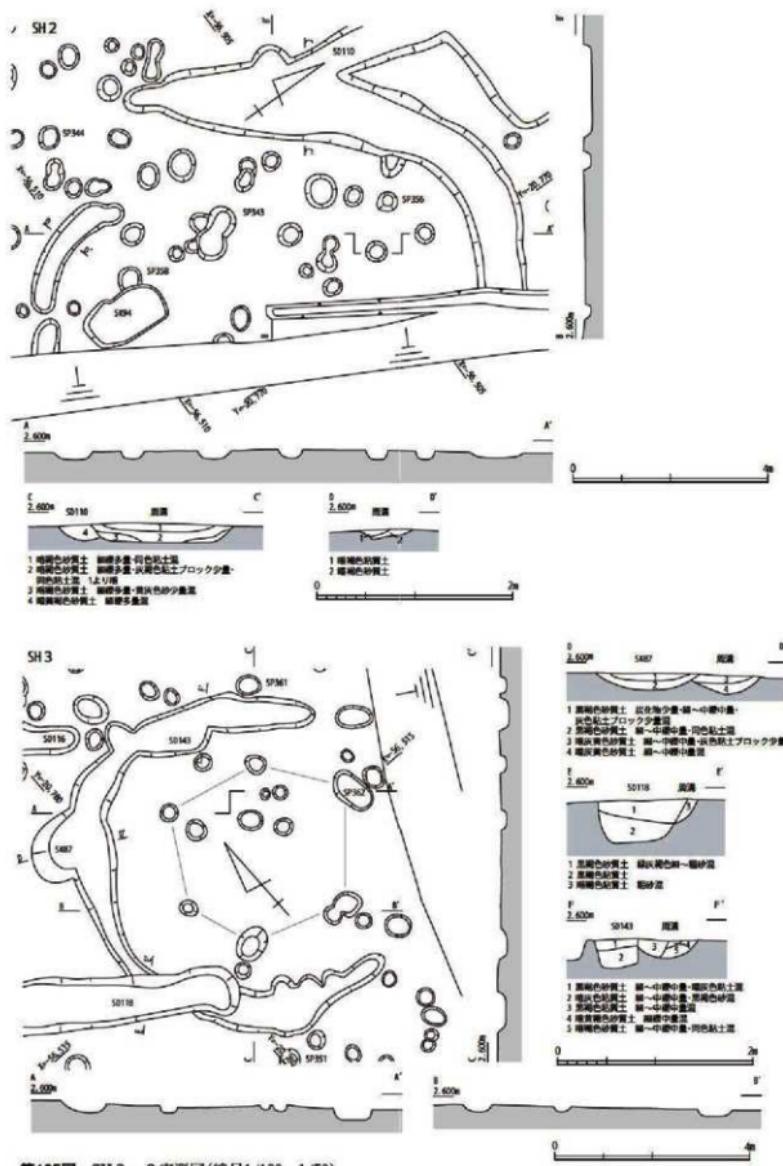


第185図 SH 2・3 実測図(縮尺1/100・1/50)

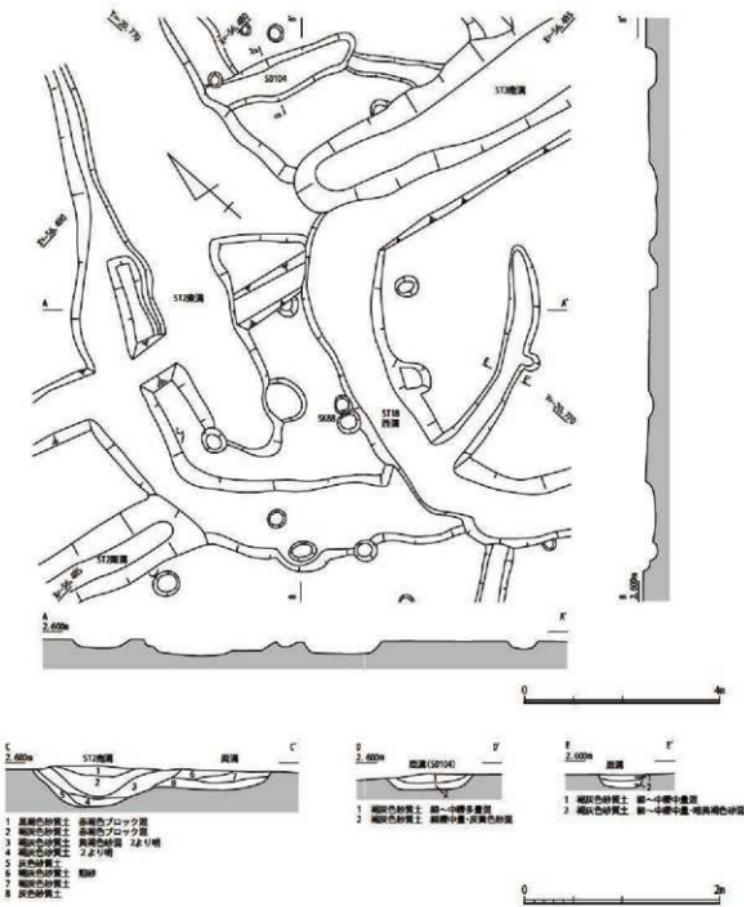


第186図 SH 4 実測図(縮尺1/100・1/50)

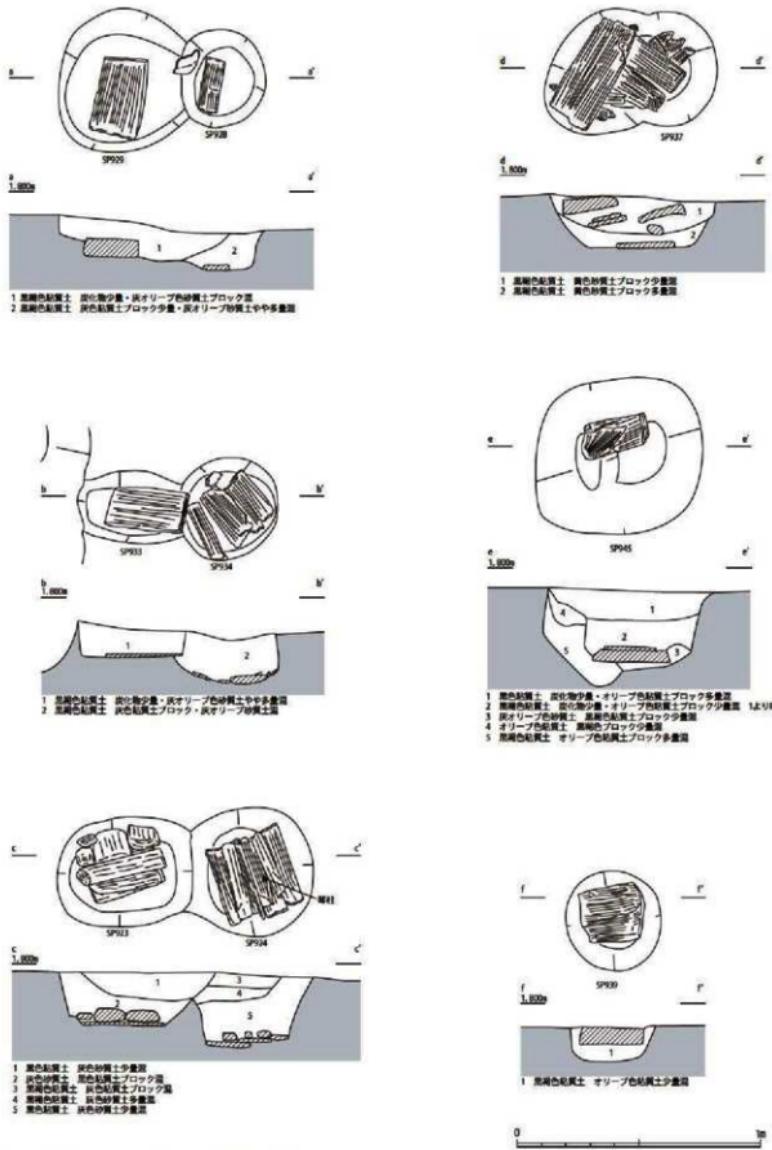


第189図 SH 7・8柱穴実測図(縮尺1/20)

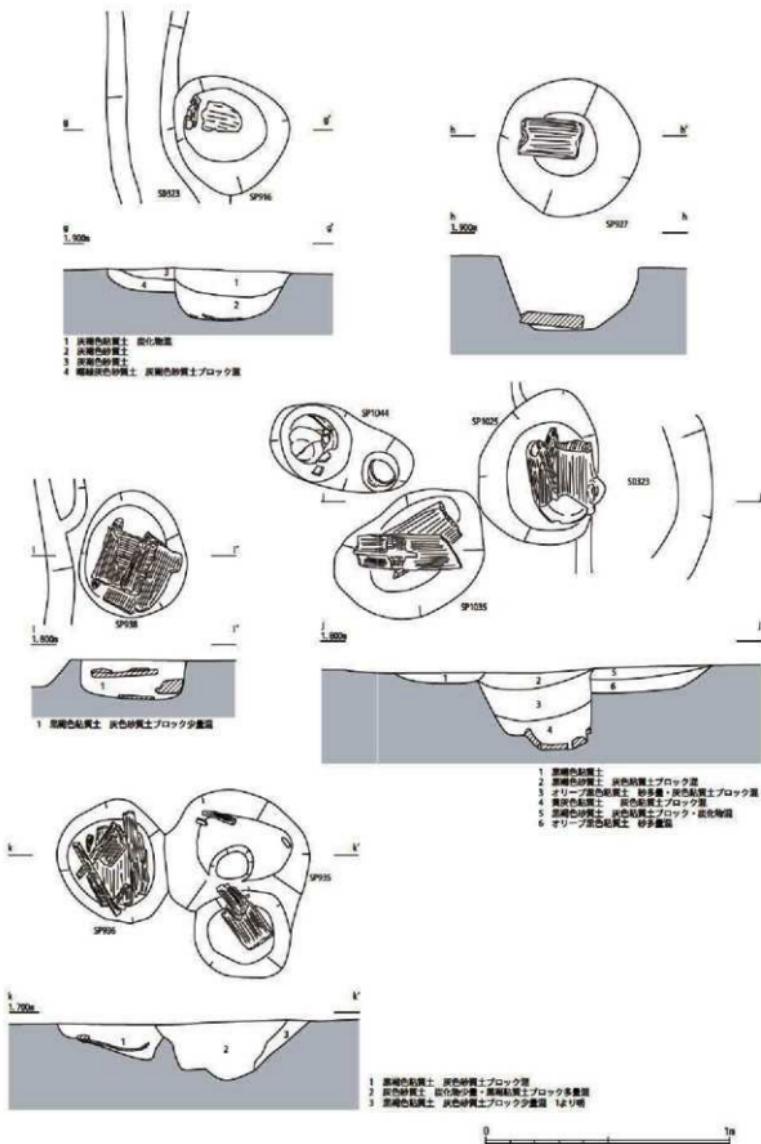


第190図 SH7・8柱穴実測図(縮尺1/20)

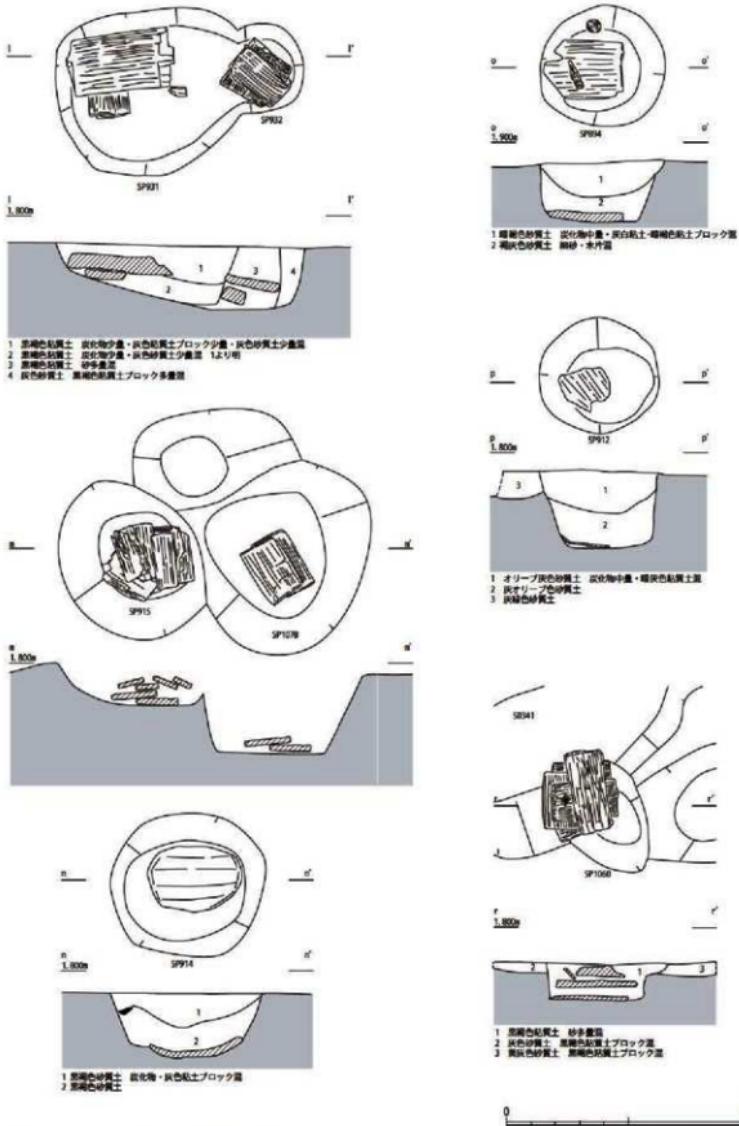


第191図 SH 7・8柱穴実測図(縮尺1/20)

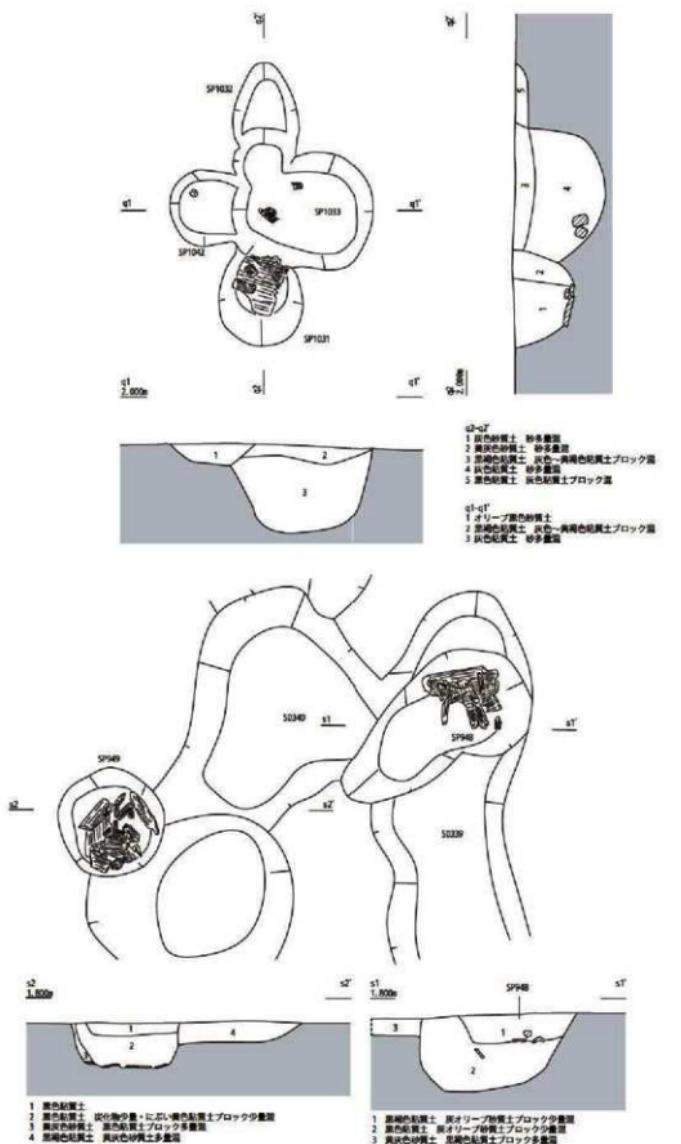

第192図 SH 7・8 柱穴実測図(縮尺1/20)

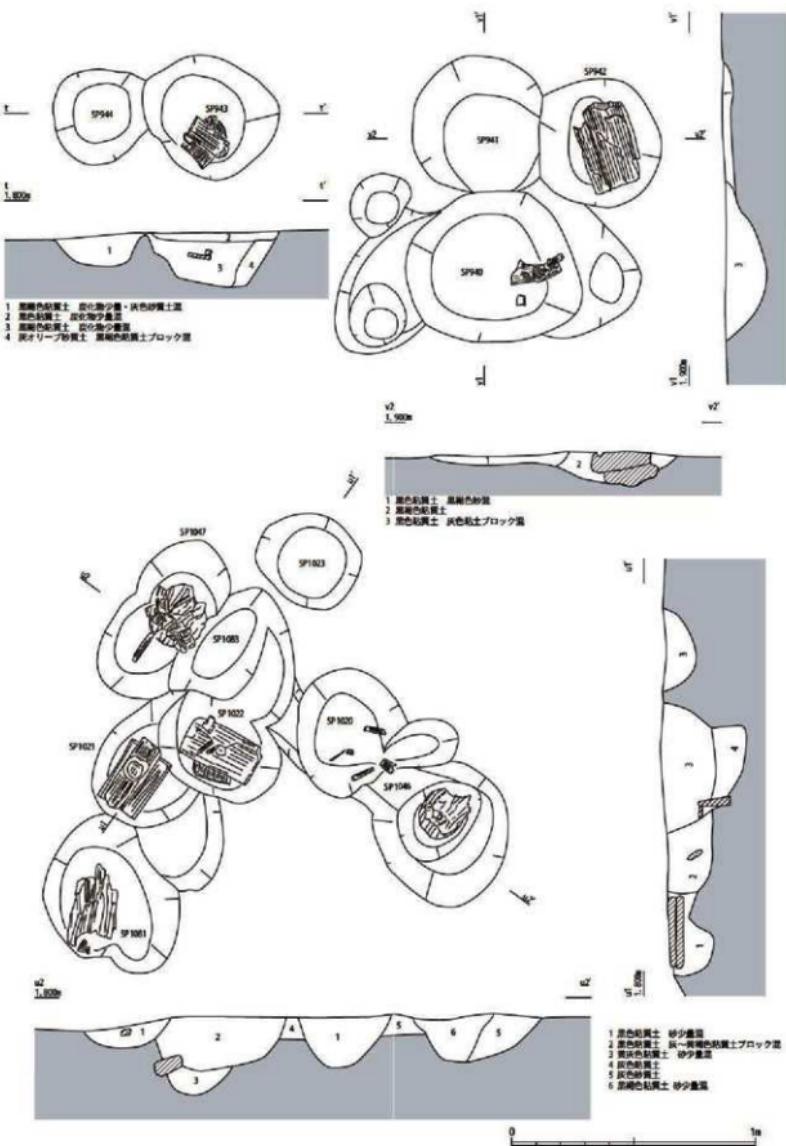


第193図 SH7・8柱穴実測図(縮尺1/20)

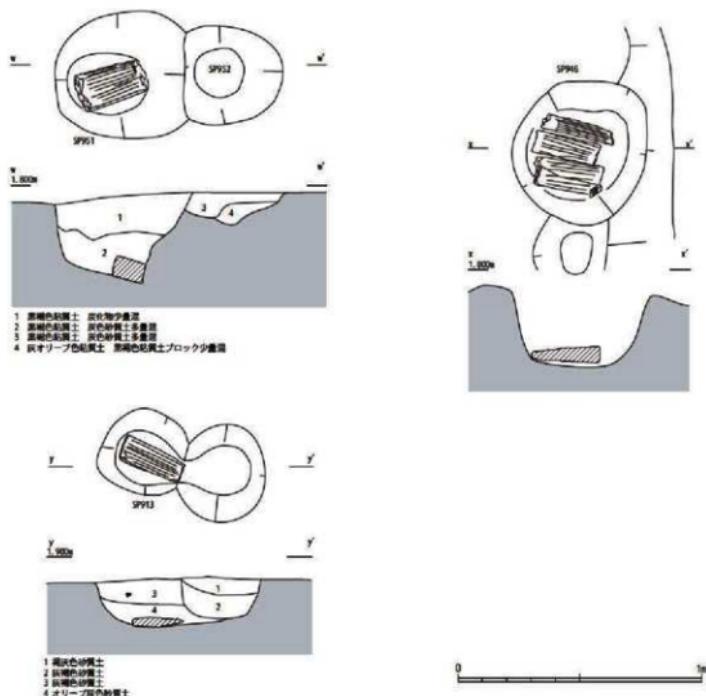


第194図 SH7・8柱穴実測図(縮尺1/20)

SH8 (第188~194図) IV・VI区H~J28~30グリッドに位置する。方形周溝墓ST62の南西に接し、これを切っている。また、既述したように重なり合うSH5~8のなかでは最も後出の建物である。周溝はSD289・333、SD300・331で、南北の2箇所で開口する。なお、それぞれはIV区とVI区で遺構番号をえたものであるが、いずれも一連の溝である。平面形は円形を呈し、周溝内側で約19mを測る。周溝内側では礎板が遺存する多数の柱穴を検出し、それを基準に外周10本、内周5本となる2重の主柱配列を認めた。外周・内周共に建て替えが行われており、柱穴の切り合い関係から全体をわざかに西へずらしたものと判断できる。検出した柱穴の数からすれば、建て替えはこれにとどまらないであろう。礎板は安定を図るために複数枚を重ねたものが多く、一部は建て替えに伴うとも考えられる。また、SP1021の礎板(第307図6)には建てられた柱の痕跡とみられる径10cm程の円形圧痕が観察される。遺物は主に周溝から弥生時代後期の土器(第237図1~21)が出土した。そのほか柱穴SP924では礎板の直上で琴柱(第295図2)が、SP1022では石包丁(第280図7)が出土した。礎板の一部は年輪年代測定が行われ、外周の柱穴SP929の礎板(第307図4)については伐採年代で84A.D.という値が示されている。

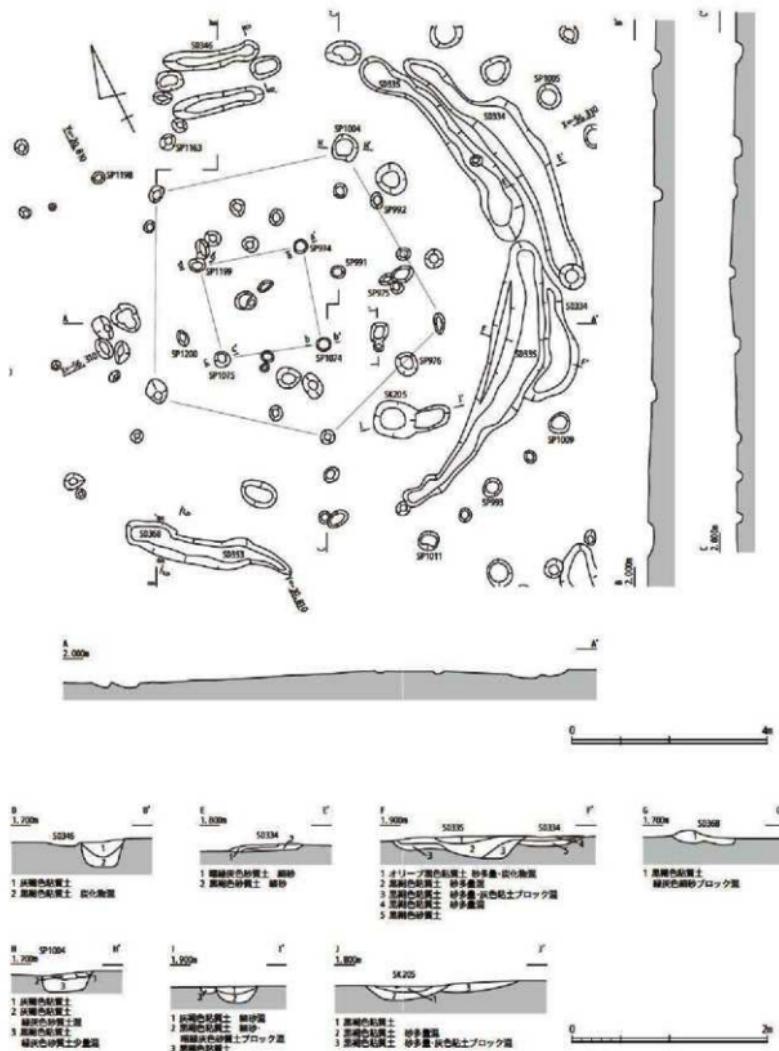


第195図 SH 9 全体・土層断面図(縮尺1/100・1/50)

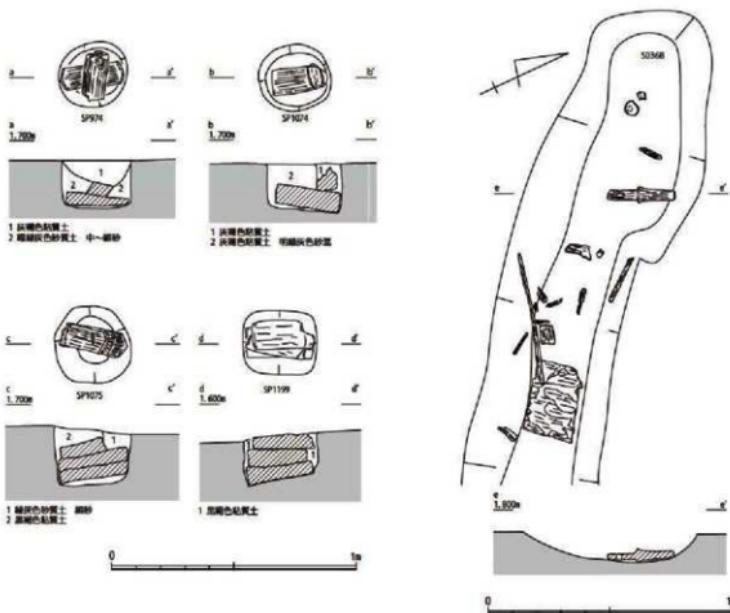


第196図 SH9柱穴・遺物出土状況実測図(縮尺1/20)


SH9（第195・196図） VI・VII区J・K30・31グリッド、SH8の北西に位置する。周溝はSD334・335・346・353・368である。二重になっており、外側のSD334を内側のSD335が切っていることから、再掘削が行われたと考えられる。いずれの溝も浅く、所々途切れしており、西側ではほとんど検出できなかった。平面形は円形を呈し、周溝内側で直径約10mを測る。中央付近に礎板を残す柱穴が4基認められ、主柱穴と想定した。さらに、その周りを囲むように五角形の配置となるピットを抽出でき、これらも建物を構成する柱穴と考えられる。遺物は主に周溝から弥生時代後期の土器（第237図22～25）が出土している。また、SD368では支脚様の木製品（第300図14）が出土した。

SH10（第197・198図） Ⅵ区M・N31・32グリッドに位置し、一部調査区外へ広がる。SD355・370を周溝とする。周溝は南西で一部途切れ、北東部では検出できなかった。平面形は多角形を呈し、周溝内側の最大幅で約10.5mを測る。主柱穴は六角形となる配置を想定したが、それ以外にも礎板の遺存する柱穴は複数認められる。また、想定した主柱配列の北東やや外側に位置するSP1108から、断面三角形の木材（第301図6）に縛物様の材が被さって出土した（図版第80）。屋根材の可能性がある。遺物は主に周溝から弥生時代後期の土器が出土した。また、同溝からは棒・板材も多く出土している。

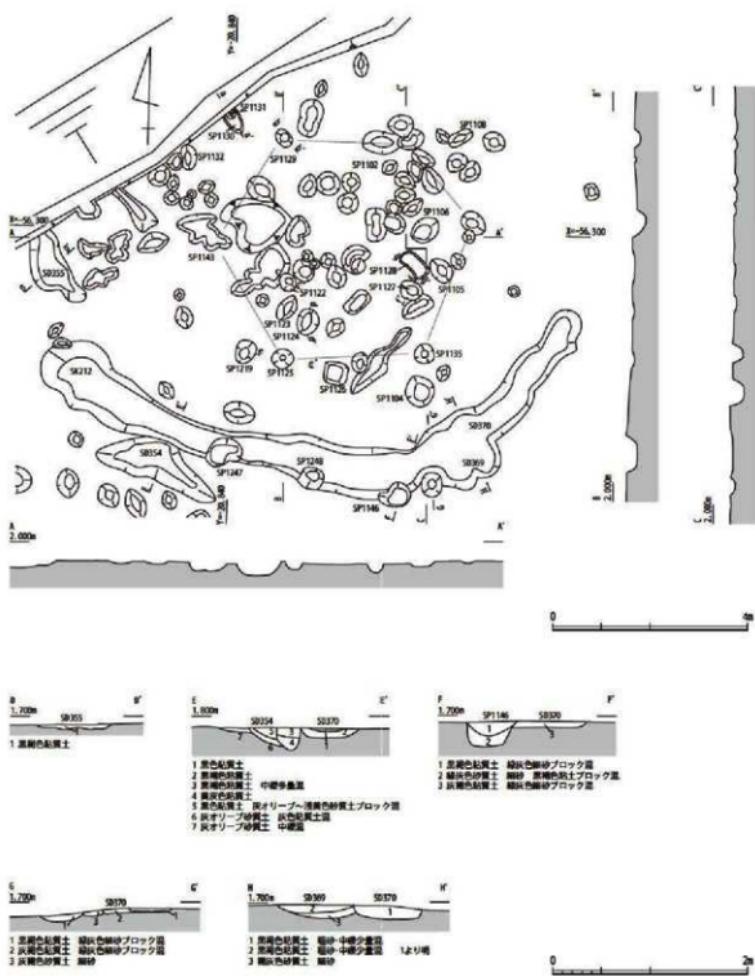


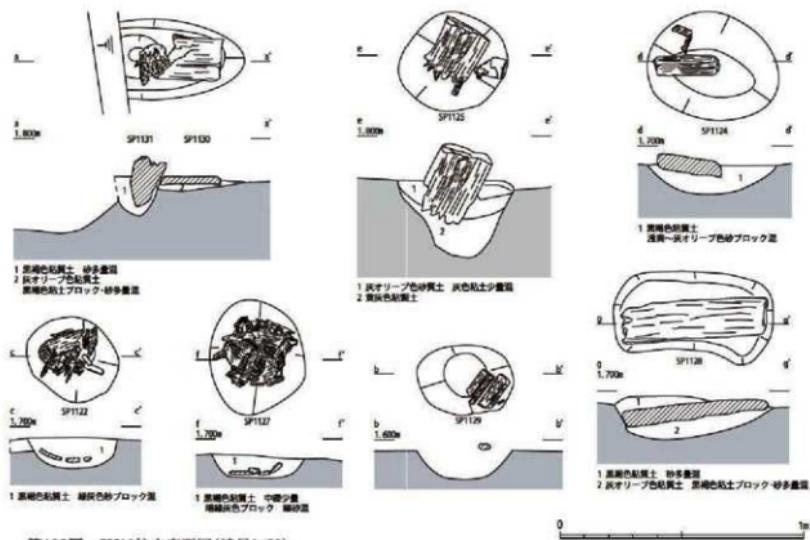

第198図 SH10柱穴実測図(縮尺1/20)

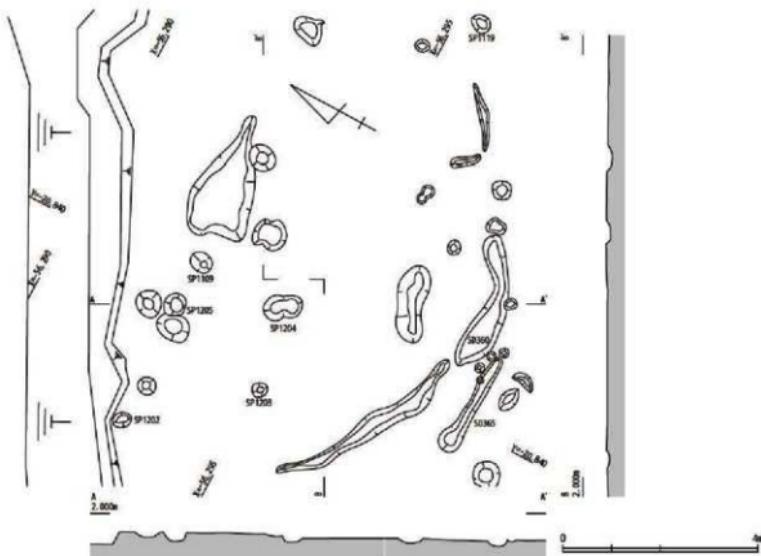

第199図 SH11実測図(縮尺1/100 - 1/50)

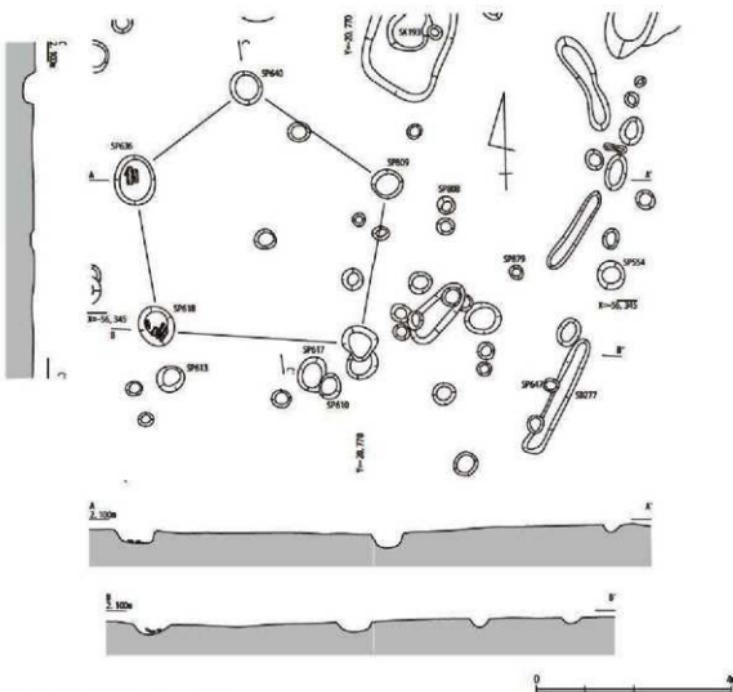

第200図 SH12実測図(縮尺1/100)

SH11（第199図）VII区L・M32グリッド、SH10の北東に位置する。SD360を周溝と考えたが、断片的にしか検出できず、認定に不安を残している。平面形を円形に復元すれば径約9mとなる。主柱穴は不明で、礎板を残す柱穴も認められない。SP1202～1204の3基では断面五平状の柱根が遺存していたが、同様の柱は獨立柱建物に用いられ、ほかの周溝建物では皆無であることから、伴う可能性は低いと考える。遺物はSD360から弥生時代後期の土器（第237図26・27）が出土した。また、同溝では多数の棒・板材を検出し、なかには炭化したものも認められた。

SH12（第200図）IV区F・G27グリッドに位置する。周溝は明確でないが、礎板を検出したSP618・636を基準に五角形となる主柱配置を認め、周溝建物と類推した。柱列の東方にSD277などの溝が断片的ながら弧状をなしており、周溝の一部である可能性が高い。

6 井戸

井戸として報告する遺構はSE1・2およびSK3の3基である。SK3は現地調査において性格不明の土坑として処理していたが、後に類例を検索するなかで、特殊な施設を備えた井戸と認識するに至った。また、これら3基のほかに、II区F20グリッドで平面円形の木組井戸を確認している。調査期間の制約から十分な調査を行い得ず、詳細を明らかにすることはできなかった。掘削された層位や埋土から中世

以降の所産と判断している。



以下、個別に説明する。なお、分類や用語は（宇野1982）に従った⁽¹⁾。

SE1（第201図） I区J5・6グリッドに位置する木組井戸である。井戸側は腐朽がかなり進んでいたが、丸太を分割して割り抜き、それを組み合わせた構造と考えられる。規模は内法で長軸0.45m、短軸0.37m、残存高は約0.8mを測る。割り抜いた材同士を固定する装置は認められないが、隙間を塞ぐように縦板が数枚外側に設置されていた。掘形は歪な円形を呈し、長軸0.85m、短軸0.7m、深さ0.63mを測る。底面は基盤層下部の礫層に達し、湧水が著しい。なお、調査時もこの湧水に悩まされ、半截断面の写真撮影前に残りの埋土が崩落してしまった経緯がある。遺物は井戸側内の検出面上で弥生時代後期後葉～終末期に比定される鉢（第238図1）が出土した。また、井戸側内の埋土は検出面から底面に至るまで同質の粘質土であり、遺物は出土しなかった。



SE2（第201図） IV区D21グリッド、方形周溝墓ST33の墳丘部に位置する木組井戸である。井戸側は横板井籠組で、長辺両端に溝状の切り込みをつけて組み上げる構造である。さらに東・西面にのみ横板外面に接して縦板が打ち込まれていた。平面形はほぼ正方形で、内法一辻0.62～0.64m、残存高約0.4mを測る。各面とも2段目までが遺存していた。1段目の横板は、北・南面が上部のみに切り込みをもち、その上から上下に切り込みをもつ東・西面の板が組み合う（第311図）。その際、切り込みの深さが板幅に対して十分でないため、東・西面の横板と掘形底面との間に隙間が生じる。付設された縦板はそれに対応したものであろう。掘形はやや胴の張る隅丸長方形の平面形をもち、長軸約1.6m、短軸約1.4mを測る。底面は井戸側の設置箇所が段状に落ち込み、検出面からの深さ約0.3mを測る。遺物は、井戸側の外、掘形検出面で7世紀代に位置付けられる須恵器の壺と大型鉢（第238図2・3）が出土している。また、井戸側内では、検出面直下で曲物底板（第293図3）が出土したほか、長径10～15cmを測る数個の自然礫が検出面直下から底面にかけて認められた。

SK3（第202図） I区J3グリッド、総柱建物SB1の東に隣接する。溝SD22の立ち上がり斜面で平面プランを認識した。平面形は径0.7m前後を測る円形を呈する。掘形の南側、SD22立ち上がり斜面部分ではほぼ垂直に落ち、SD22の底面下約0.25mに達している。SD22の検出面からは深さ約0.74mを測る。一方、SD22中央寄りの壁はオーバーハングしているが、これは湧水によるものであろう。底面には一辻約0.5mの方形に細く浅い溝が巡り、その区画に収まるように大量の小円礫が集積していた。円礫の層は厚さ約0.2mで、上面には大粒の炭化物が敷かれていた。円礫層が立方体をほぼ保っていたことから、その周囲には側板が設置されていた可能性が高く、底面を巡る溝はその設置痕跡と考えられる。板そのものについては、以下に述べるように木製遺物が良好に遺存する堆積環境においてそれのみ完全に腐朽・消失したとは考えにくく、施設廃絶時に抜き取られたとみている。この円礫を詰めた方形区画は湧水を濾過する目的で構築された施設であり、さらに木炭を敷くことで浄水を図ったものと考えられる⁽²⁾。井戸全体の構造としては、下部施設に側板が設置された可能性が高いことや、掘形南側がほぼ垂直を保っていることから、本来は木組井戸であり、井戸側は廃絶時に抜き取られたと推測できる。井戸側の撤去と間をおかず埋められたため、地盤が砂質であるにもかかわらず形状が維持されたのである。遺物は、円礫・炭化物層の直上で弥生時代後葉の壺口頭部（第239図2）と蔓製品（第300図5）が折り重なって出土した。また、その上部で釣瓶などの木製品（同図1・2）が出土している。SD22との新旧関係については、その掘形を検出してはじめて確認できたことから、それに先行する可能性が高いと考えるが、断定はできない。

第201図 SE 1・2 美術図(縮尺1/20)

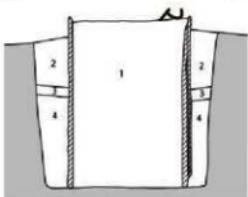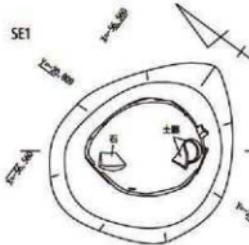


SE1
 1 褐色灰化粘土質土 粘土質
 2 褐色砂質土 砂質
 3 褐オリーブ灰化粘土質土 砂質
 4 灰色砂質土 砂質

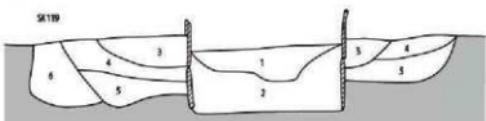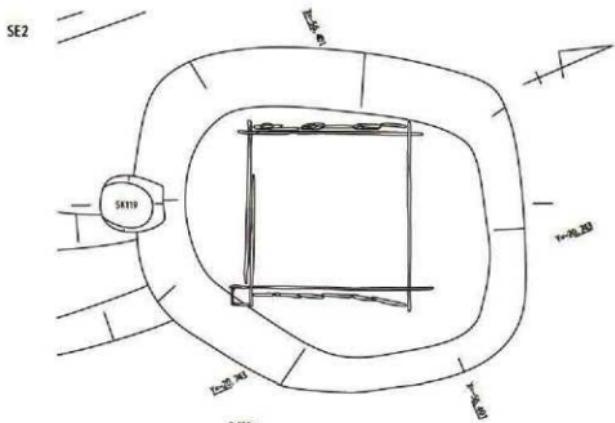


SE2
 1 褐褐色砂質土 粘土質
 2 褐色砂質土 砂質
 3 褐色砂質土 砂質
 4 褐色灰化粘土質土 粘土質
 5 褐色砂質土
 6 褐褐色砂質土

0 1m

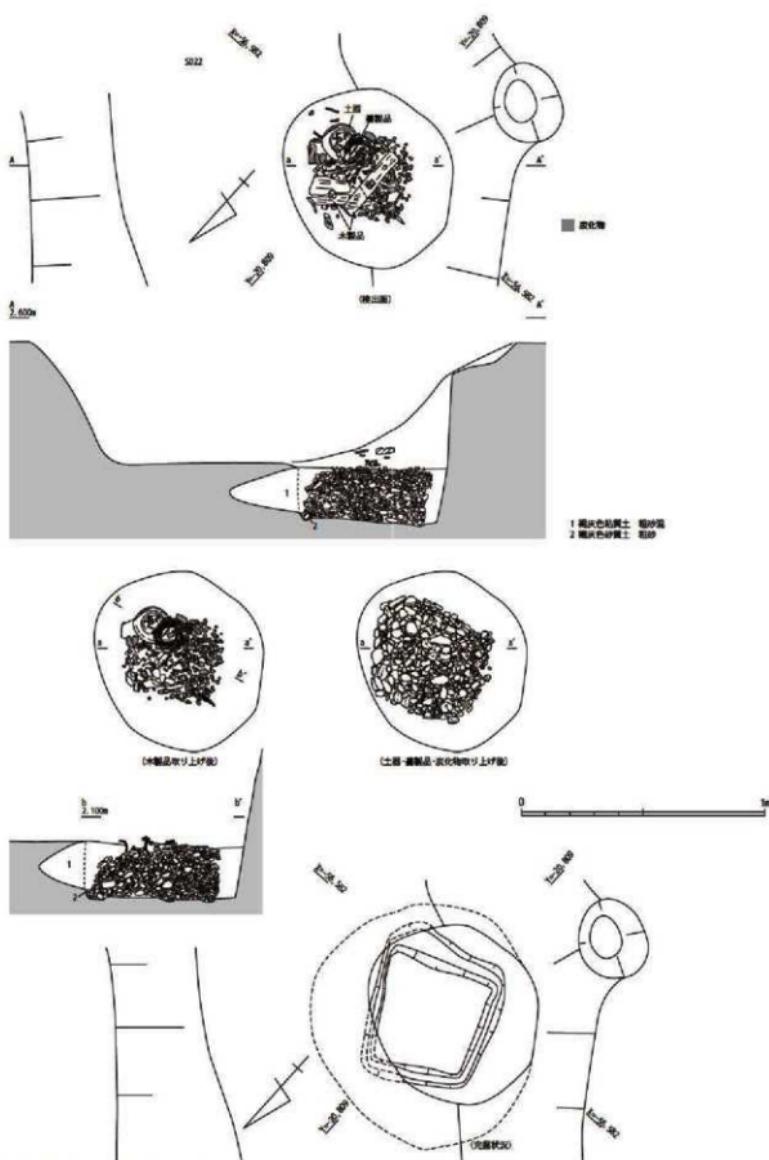

第202図 SK 3 実測図 (縮尺1/20)

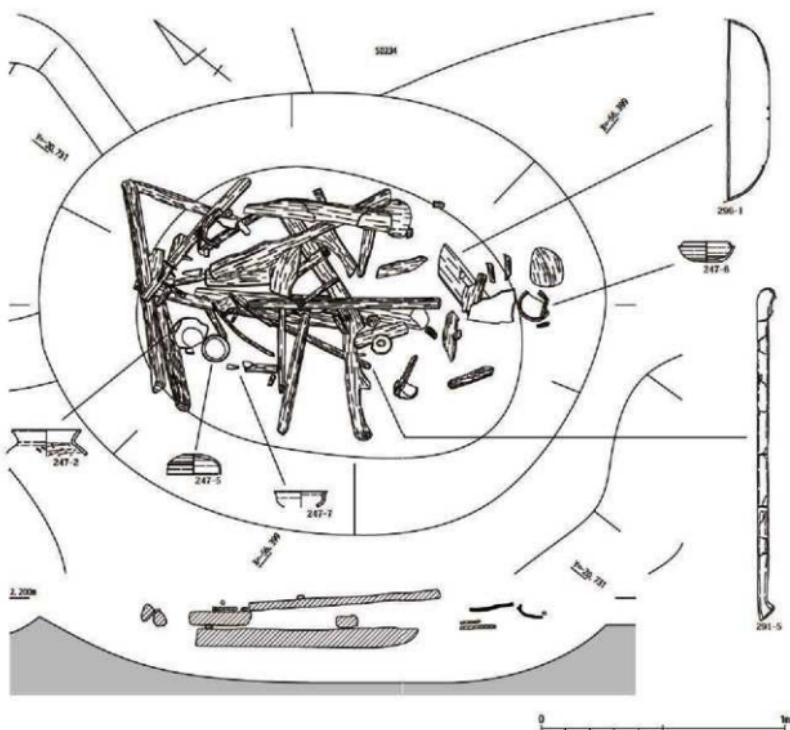


第203図 SK107実測図(縮尺1/20)

註

- 宇野隆夫 1982 「井戸考」「史林」第65巻 第5号 史学研究会
- 雄方正樹 2003 「ものか語る歴史8 井戸の考古学」同成社

7 土坑・ピット

土坑 (SK) とピット (SP) の区分は、柱根の存在などから明らかに柱穴と判断されるもの、およびそれに類する形状・規模の遺構をピット、それより平面規模が大きい遺構で、埋葬施設 (SX) や井戸 (SE) を除いたものを土坑として記号番号を付した。したがって、規模については数値による基準がなく、客観的な区分にはなっていない。また、記号番号は基本的に遺物や柱根・礎板が出土したものに限つて与えた。そのなかで、本項では特記すべき遺物の出土状況を示す遺構についてのみ取り上げ、そのほかの主な遺構については一覧表（第7・8表）の提示にとどめる。

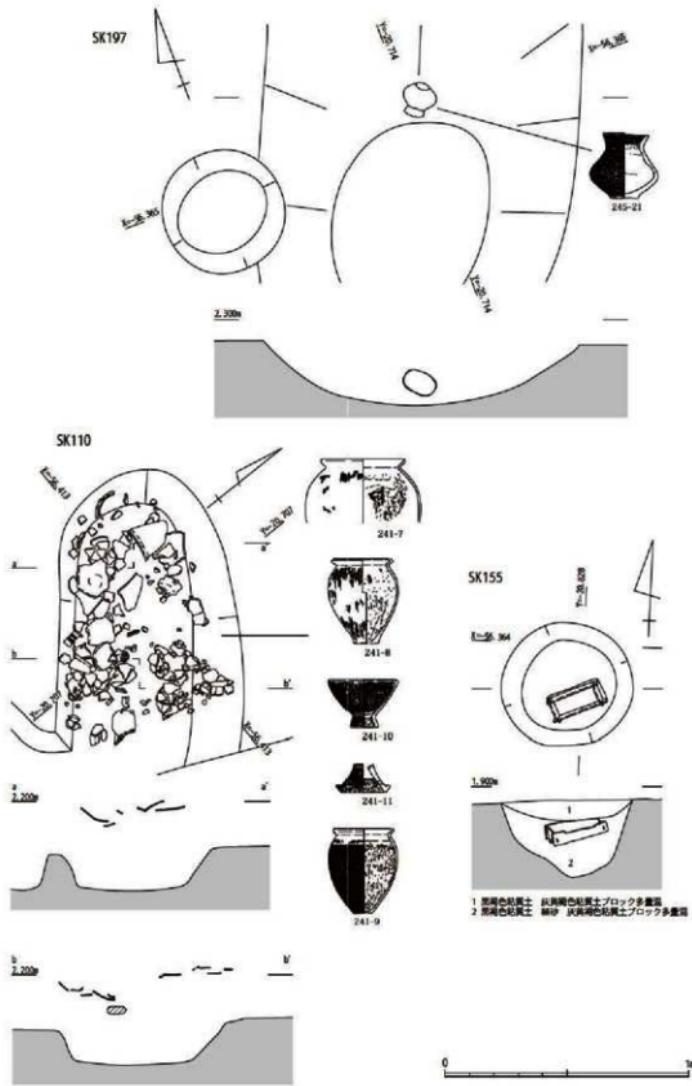

第204図 SK110・155・197実測図(縮尺1/20)

SK107 (第203図) IV区B・C22グリッドに位置する。平面形が精円形を呈する大型の土坑で、長軸2.3m、短軸1.8m、検出面からの深さ0.25mを測る。6世紀前葉に位置付けられる須恵器や土師器(第247図2~7)と共に多数の木製品が出土した。木製品の中には鎌柄などの製品(第291図5、第296図1)も認められるが、大半は何らかの機能を付すような加工をもたない棒材・角材といったものである。長大な材が目立つほか、長さ30~50cm程に分断された断面扇形の材がまとまっている。

SK155 (第204図) IV区L25グリッドに位置する。平面形は円形を呈し、直径約0.5m、深さ約0.3mを測る。下層に砂質土、上層に粘質土が堆積しており、砂質土の上部から組合式の箱(第294図)が出土した。

SK109 IV区Z・A20グリッドに位置する。平面形は円形を呈し、直径約0.8m、検出面からの深さ約0.1mを測る。検出面より上位で弥生時代前期の土器(第241図3~6)が多数出土した(図版第85)。

SK110 (第204図) IV区Z20グリッド、調査区東壁際で検出した。調査区外へ延びており、溝状になる可能性もある。検出面より上位で弥生時代中期後半の土器(第241図7~11)が多数出土した。

SK197 (第204図) IV区A25グリッド、方形周溝墓ST45の墳丘に位置し、北側を方形周溝墓ST29西溝に切られている。弥生時代前期の完形の壺(第245図21)が出土した。

8 溝・旧河道

溝・旧河道は遺物を出土したものだけで300条以上を検出した。SD番号を付したなかには、後に方形周溝墓の周溝と認め、欠番としたものもある。

以下には遺物出土状況図を示した溝のほか、集落域内を区画するなど、特に注目すべき溝および旧河道について記述する。そのほかの主な遺構については一覧表の記載にとどめた(第9表)。


1) 溝

SD6~14・17・18・19・31 (第205・206図) I区H~L6~8、M8グリッドで検出した東西南向の溝群である。SD19は緩やかに蛇行しているが、そのほかの溝は直線的に並走する。切り合いからSD31→9・10・11→7→6・8およびSD12→13→19という新旧関係が捉えられる。埋土は主にシルトと砂からなり、下層ほど砂が粗い傾向にある。また、未分解の植物を多く含む。溝底の標高はおおむね東側が高いことから、西へ向かう水流があったと考えられる。SD7・10・11・19では多数の杭が列状に打ち込まれた箇所を検出した。SD7・11の杭列は溝に斜交するので、SD7では2列の杭列が「ハ」字をなしている。一方、SD10・19の杭列は溝にほぼ直交するので、SD10では近接して2列検出した。なお、SD7の杭には年輪年代測定を行ったものがある(第5章第1節)。出土した土器(第250~254図)の多くは弥生時代後期~終末期に属す。そのほか、SD8で切目石錐(第283図1)、SD11で尖頭器(第279図2)、建築部材(第301図13)、SD19で石錐(第279図3)が出土した。



SD21・22 (第206図) I区J3・4、K3~5、L5・6、M7グリッドで検出した北西~南東方向に並走する溝である。いずれも直線的で、北西方向へ向かう水流があったと考えられる。SD21では数箇所の杭列を検出した。出土した土器(第254図1~13)の多くは弥生時代後期に属す。

SD43 (第207図) I区K2グリッドに位置する。平面形が「へ」字状をなす短い溝である。古墳時代前期の壺(第254図23)がその場で潰れたような状態で出土した。


SD75 II・IV・V・VI区で検出した総延長160m以上におよぶ溝である。V区からII区にかけては北西へ延び、F12・13グリッドで緩やかにカーブして北北東に進路を変える。その進路は墓域の西端および周溝建物SH1~4の分布範囲の南端を画している。溝幅は最大で約1.0m、同じく深さ約0.3mを測る。

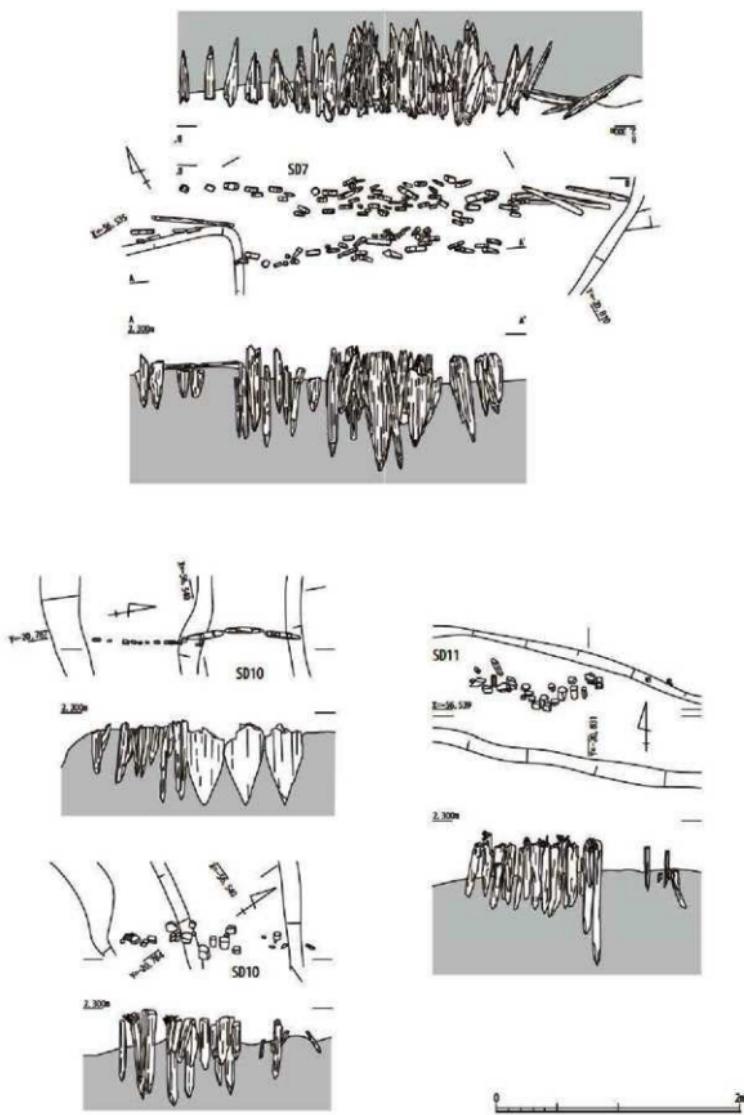

第205図 SD7・10・11杭列実測図(縮尺1/40)

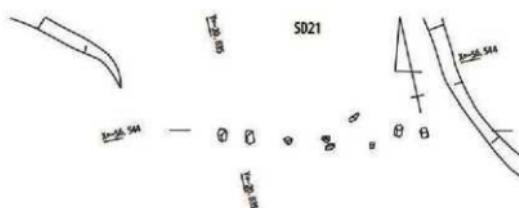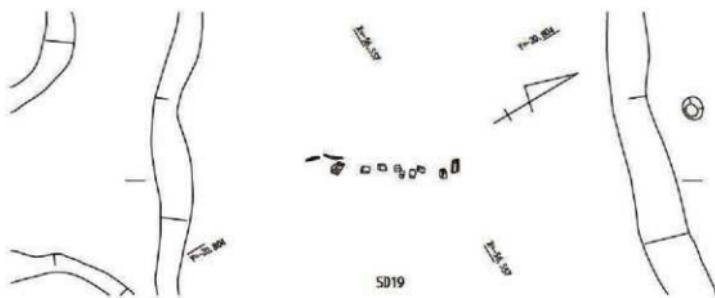

第206図 SD19・21杭列実測図(縮尺1/40)

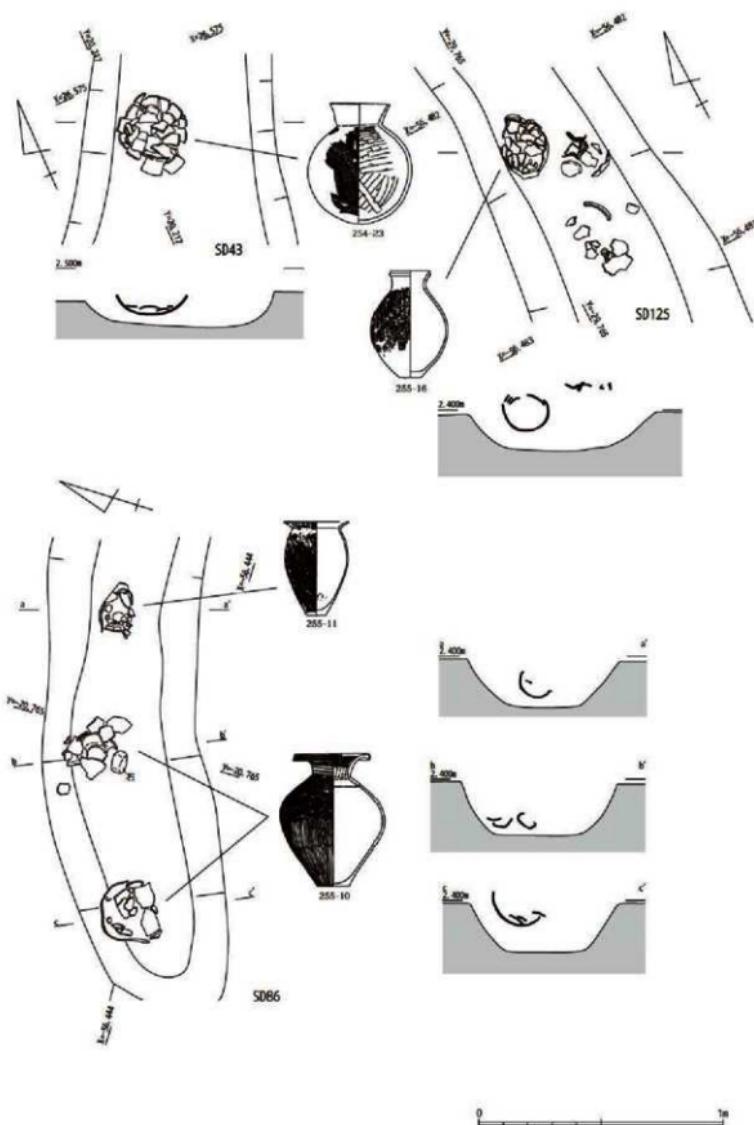

第207図 SD43・86・125遺物出土状況図(縮尺1/20)

遺物は主に弥生時代後期の土器（第255図1～6）が出土した。F12グリッドで平面図上SD2と合流しているが、併存したものか新旧関係にあるのかは不明である。一方、H18グリッドで合流するSD79とは、切り合い関係からSD79がSD75に先行すると判断できる。なお、SD79は方形周溝墓ST3・4・7のいずれにも切られている。

SD86 (第207図) II区F17グリッド、方形周溝墓ST9の西に近接して位置する東西方向の溝である。長さ約2.7m、最大幅約0.7m、最深約0.2mを測る。ほぼ完形になる弥生時代中期後葉の土器（第255図9～11）が出土している。

SD125 (第207図) II区F13グリッド、方形周溝墓ST3の墳丘に位置する南北方向の溝である。長さ約3m、最大幅約0.8m、最深約0.15mを測る。南端はST3南溝につながるが、新旧関係はその有無も含め不明である。弥生時代中期後葉の壺（第255図16）が出土した。

SD166 III区L・M25グリッドに位置するL字状の溝である。東西約16m、南北約7m、最大幅約0.7m、最深約0.2mを測る。北方に位置する南北方向の溝SD165も一連の溝の可能性がある。弥生時代後期の土器（第256図5～7）と板・棒材、木片が多数出土した。

SD168・170・363・364 (第210図) III・VII区L28・29グリッドに位置するコ字状の配置となる溝である。掘立柱建物SB16を区画する溝、あるいは建物の構造自体に関連する遺構の可能性がある。東西方向に延びるSD168は長さ約6.7m、最大幅約0.7m、最深約0.3mを測る。弥生時代後期の土器（第256図8）と板・棒材、木片が多数出土した。これに並行するSD363・364は長さ約6.9m、最大幅約0.7m、最深約0.15mを測る。同じく弥生時代後葉の土器（第266図13～16）と板・棒材、木片が多数出土した。南北方向の溝SD170は長さ約4m、最大幅約0.37m、最深約0.1mを測る。遺物は土器の細片が出土したにとどまる。


SD179～188 (第208図) III区西端で検出した南北方向に延びる溝群である。この溝群より西側は、基盤層の上部が砂礫となり、遺構はほとんど認められなくなる。土層断面の観察からSD181→185→180、SD183→185、SD187→180という新旧関係が捉えられる。いずれも検出面からの深さ0.1m以下と浅く、埋土は粗砂で細礫を多く含む。また、SD179・185・186では杭列を検出した。出土土器は弥生時代後期に属し（第256図9～19）、SD186では小破片が集積した箇所を検出した。

SD205 IV区東端を南北方向に走る溝である。調査した範囲において、おおよそ墓域の東端を画している。方形周溝墓ST44・54とは切り合い関係があり、ST44には切られている。ST54との新旧関係は確認できなかった。また、ST26とも切り合う可能性があるが、いずれも後出の溝SD210に切られて判断できない。出土土器は弥生時代中期後葉に位置付けられる（第257図5）。

2) 旧河道

I区南端落ち込み I区K～N1～3グリッドで検出した。試掘調査の成果によれば、幅約30m、深さ1m以上を測り、北西方向に延びると考えられる。本調査の範囲では多数の杭や板材（第301図12）が出土した。埋土は粘質土を基調としており、水流があったとしても非常に弱いものであった可能性が高い。むしろ長期間にわたって湿地的な様相を呈していたと考えられる。土器の出土はなく時期は不明だが、落ち込み北側の遺構密度が低いことから、当初より集落域の南限であった可能性が高い。


SD256 VI区A～E26～28・Z26グリッドで検出した。試掘調査によれば、その落ち込みは確認された限り北方へ広がり、北川に達する。VI区の調査範囲では落ち込みの肩の部分を検出し、方形周溝墓群を切っていることが明らかとなった。遺物はほとんど認められず、わずかながら中世以降と考えられる

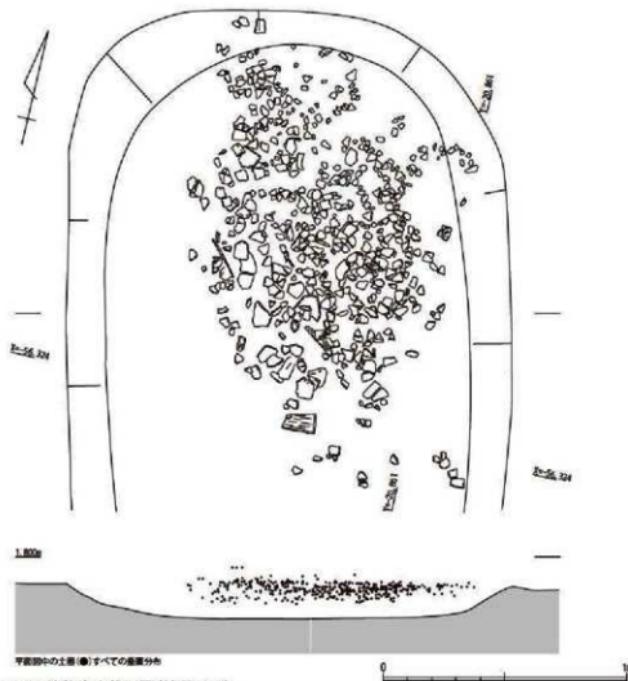



第208図 SD186遺物出土状況図(縮尺1/20)

遺物（第308図11）が検出面付近で出土している。以上のことから、弥生時代の墓域はより北方へ展開しており、後世に河川（北川）の影響で削られたと考えられる。I区南端落ち込みと同様に埋土は主に粘質土で、長期間にわたって湿地の様相を呈していたと推測される。


SD324（第211～213図）VI・IX区G31、H31・32、I 32グリッド、方形周溝墓ST62、周溝建物SH5～9の北方を北西方向に流动していたとみられる旧河道である。埋土は砂質土と粘質土の互層をなしており、断続的な水流の痕跡を示している。SH 8の北端付近から延びる南北方向の溝SD336を切っており、その交点で杭に挟まれ固定された長さ約1.6mの板を検出した。SD324の護岸を目的として設置されたと考えられる。土層断面図では4～13層がSD324の埋土であり、粘質土直下の砂層（6・7層）を中心に弥生時代後期を主体とする土器（第260～265図）が大量に出土した。また、木製遺物も多く出土し、木包丁（第291図4）や火鑓臼（第292図3）、刀形木製品（第295図5）、大型の部材（第299図1～4）などがみられる。さらに、SD336との交点付近では、土器に混じって巴形銅器（第289図1）が出土した。遺物は全般的にVI区とIX区の境を前後する旧河道の肩に沿って集中し、これらは弥生後期に属すと考えられる。一方、IX区の中央付近になると遺物は極端に少なくなる。唯一弥生時代中期に位置付けられる土器（第260図12）はその一帯で検出したものである。

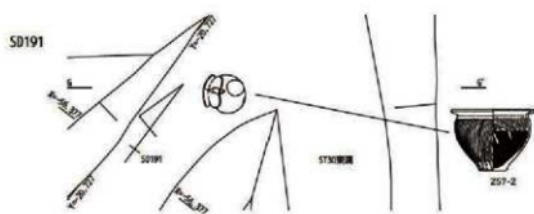

SD213

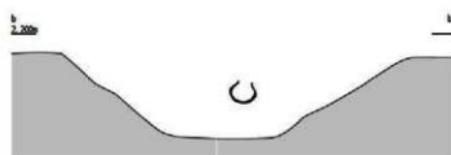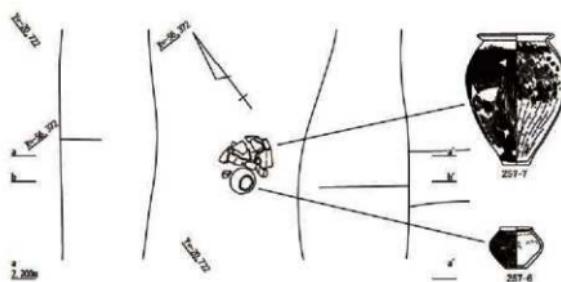



第209図 SD191・213遺物出土状況図(縮尺1/20)

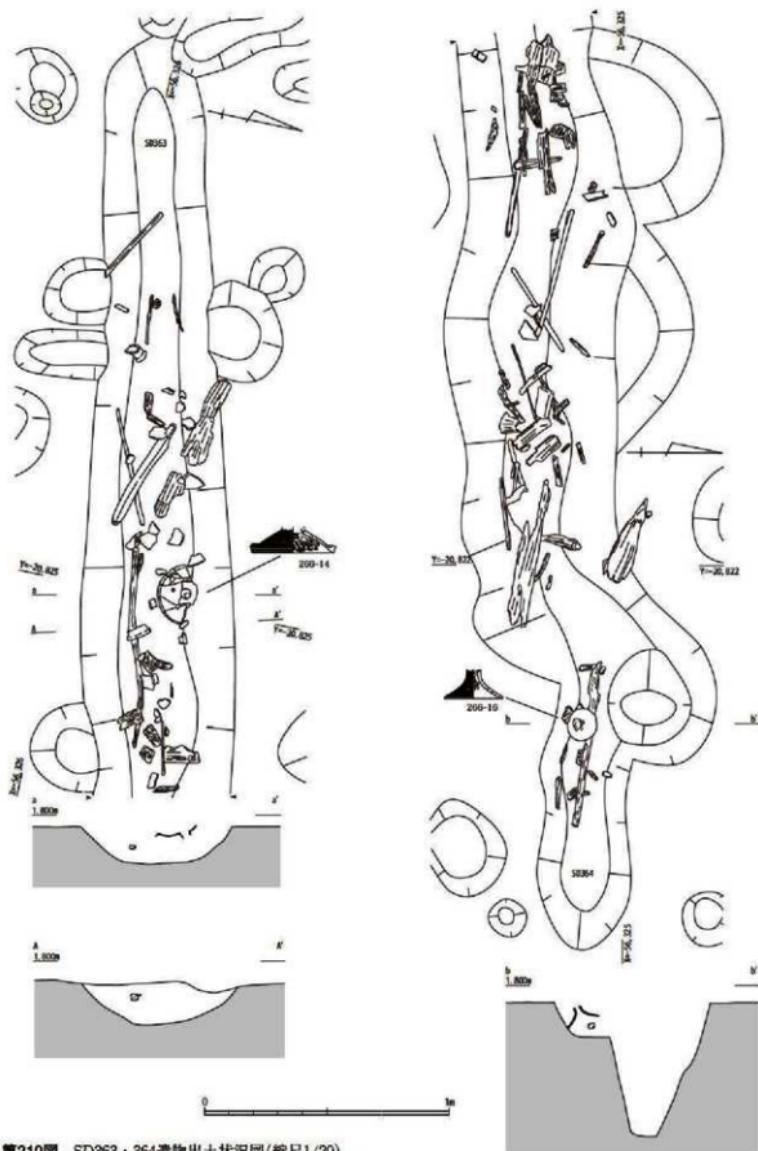


第210図 SD363・364遺物出土状況図(縮尺1/20)

第211図 SD324平面・土層断面図(縮尺1/100・1/50)

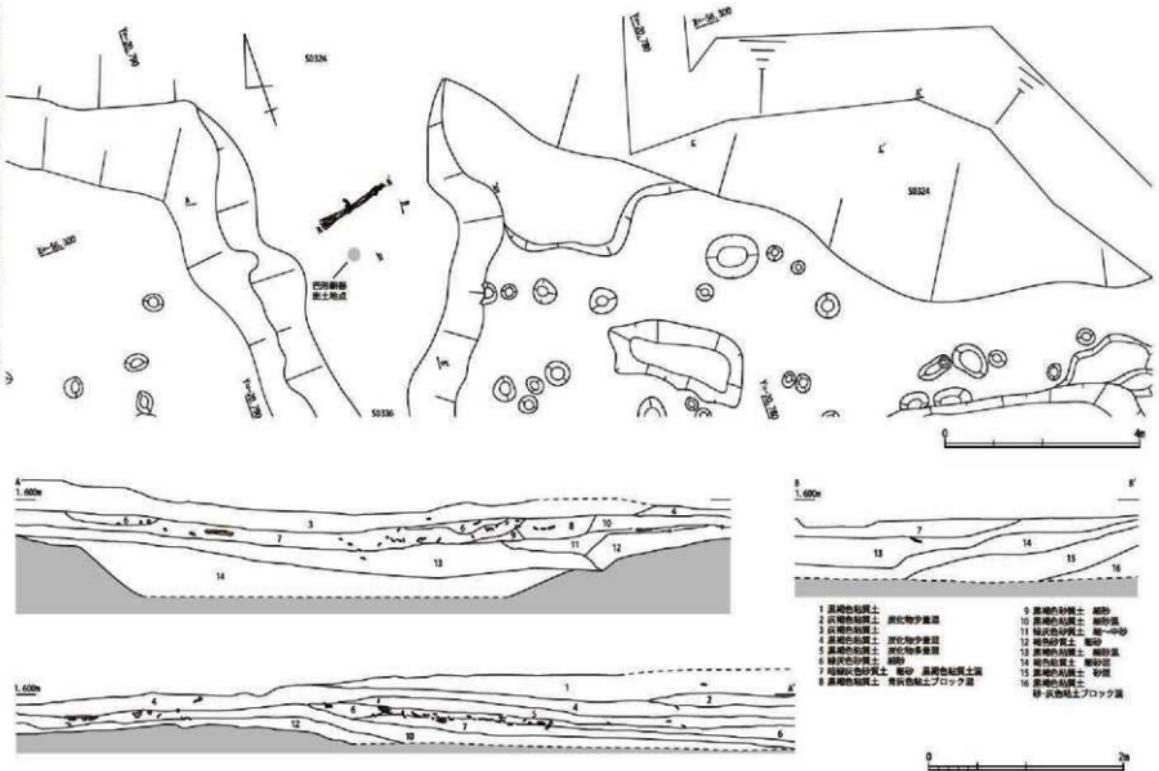

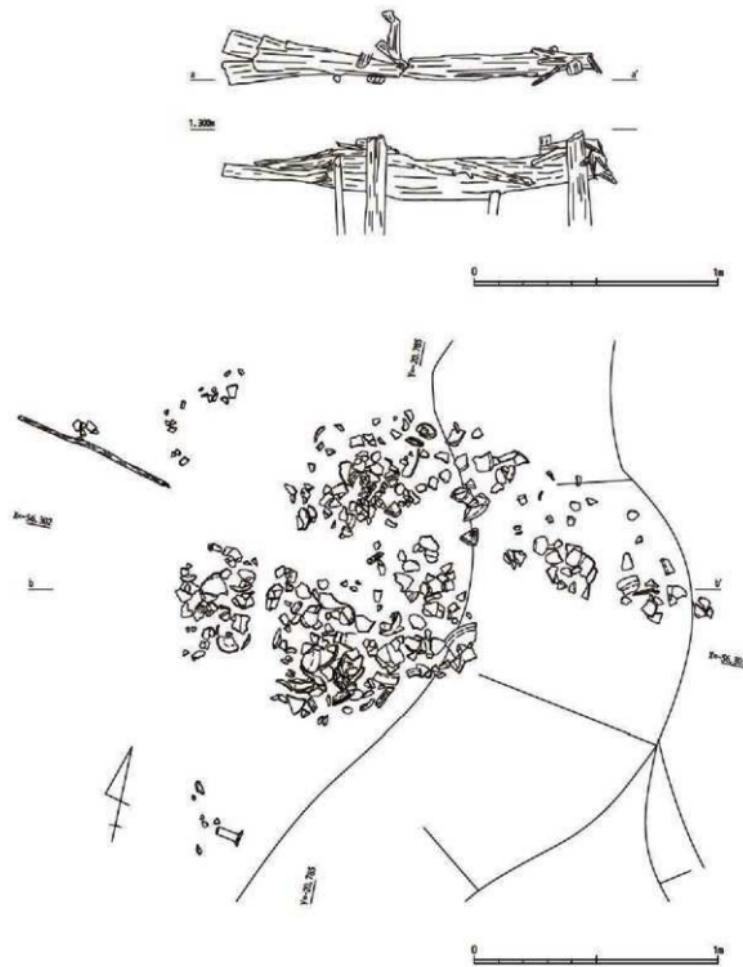

第212図 SD324護岸板・遺物出土状況実測図(縮尺1/20)

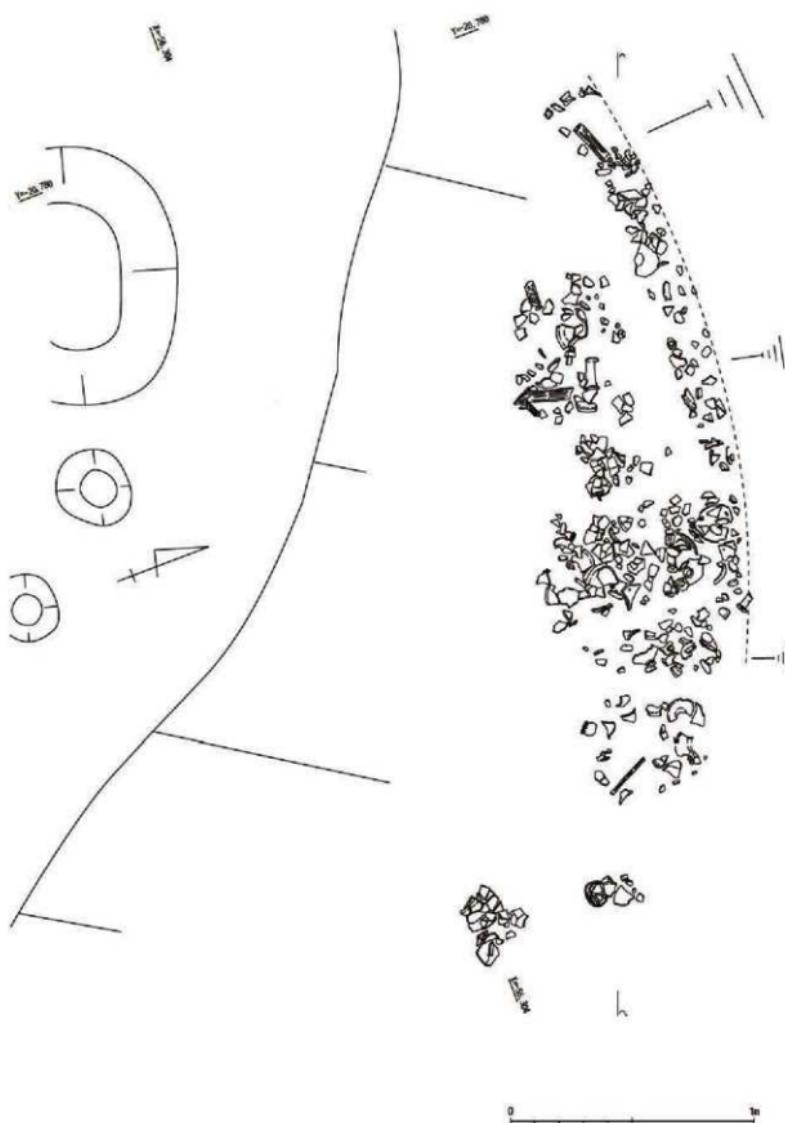

第213図 SD324遺物出土状況図(縮尺1/20)

第2表 方形周溝基一覧

単位:m

記号	調査区	グリッド	溝形状	横丘長		周溝幅 [最大長×最大幅×深さ]			
				長軸	短軸	東	西	南	北
ST1	II-G-HS-16	全周		13.1	12.4	13.9~×2.2~×0.4	11.8~×2.0~×0.2	12.3~×2.4~×0.5	12.9~×1.9~×0.4
ST2	II-F14-G-HS-14	四隅切れ		12.6	9.2	14.0~×2.5~×0.5	9.4~×1.2~×0.4	8.5~×1.4~×0.4	10.0~×1.6~×0.4
ST3	II-B-G13-14	四隅切れ		12.4	9.9	11.9~×2.0~×0.5	12.7~×1.8~×0.5	8.7~×2.2~×0.4	8.4~×1.7~×0.4
ST4	II-E15-F14-15-G15	四隅切れ		10.6	9.9	7.1~×1.9~×0.4	5.6~×0.9~×0.2		6.2~×1.6~×0.3
ST5	II-D16-E16-17	四隅切れ		12.6	9.8	16.1~×1.6~×0.5	11.6~×1.9~×0.6	8.1~×1.9~×0.4	8.3~×2.0~×0.4
ST6	II-G-19-20	四隅切れ		9.6	8.7	8.2~×1.6~×0.4	7.5~×0.9~×0.3	6.8~×1.1~×0.3	9.1~×2.3~×0.4
ST7	II-F-G15-16	四隅切れ?		9.8~	7.7	8.9~×1.3~×0.3		4.7~×1.1~×0.3	4.7~×1.3~×0.1
ST8	II-F-G19-19	四隅切れ		9.8	7.4	7.1~×1.6~×0.5	6.9~×0.9~×0.1	6.2~×1.1~×0.3	6.5~×0.9~×0.2
ST9	II-D-F17-18	一隅切れ		11.6	10.6	10.1~×1.6~×0.4	10.8~×1.8~×0.4	11.8~×1.8~×0.4	9.7~×1.8~×0.4
ST11	II-D-E19-20	四隅切れ		11.5	8.6	5.0~×1.8~×0.2	8.7~×2.1~×0.5	9.4~×2.0~×0.3	10.4~×2.2~×0.6
ST12	II-D-E18-19	一隅切れ		9.0	7.3	6.6~×0.9~×0.1	6.9~×0.8~×0.3	5.6~×1.2~×0.2	9.3~×1.5~×0.3
ST13	II-C-G19-19	一隅切れ		10.1	7.4~	7.7~×1.6~×0.5	6.7~×1.2~×0.6	10.9~×2.0~×0.4	
ST14	II-C-H17-18	一隅切れ		7.6	6.7	7.1~×1.2~×0.3	8.0~×0.9~×0.1	5.9~×1.4~×0.2	8.8~×1.3~×0.2
ST15	II-B47-C16~16	三隅切れ		10.4	7.1	8.8~×1.8~×0.5	9.2~×1.9~×0.3	5.6~×1.6~×0.3	6.1~×1.1~×0.4
ST16	II-C-G15-16	二~四隅切れ					11.4~×2.0~×0.2		6.2~×1.9~×0.2
ST17	II-B-G18~20	一隅切れ?		12.5	8.6	12.7~×1.8~×0.5	6.3~×2.7~×0.5	8.7~×0.9~×0.3	10.4~×2.1~×0.3
ST18	II-F-G12-13	一隅切れ		8.8	7.1	6.0~×1.5~×0.3	6.7~×1.4~×0.3	9.6~×1.3~×0.3	7.9~×1.6~×0.2
ST19	II-V-E-G19-20	一~三隅切れ		—	7.3	5.8~×1.3~×0.4	4.9~×1.0~×0.2	7.8~×0.8~×0.2	4.3~×0.9~×0.2
ST20	II-G-H18-18	二隅切れ		7.1	6.4	4.5~×0.8~×0.2	7.0~×0.7~×0.2	2.8~×0.7~×0.2	3.1~×0.8~×0.1
ST21	IV-A-B19-20	二隅切れ		9.2	8.7	6.9~×1.5~×0.3	7.9~×1.7~×0.3	8.0~×1.2~×0.3	8.4~×1.9~×0.5
ST22	IV-A-B20~22	三隅切れ		13.8	11.4	13.8~×2.3~×0.5	12.7~×2.7~×0.6	11.1~×1~×0.5	9.3~×2.5~×0.5
ST23	IV-A-B22	一隅切れ		6.6	6.2	6.6~×1.2~×0.2	6.6~×1.3~×0.4	7.2~×1.6~×0.5	6.4~×1.1~×0.3
ST24	IV-B-C22~23	全周		7.3	8.7	7.6~×1.3~×0.4	6.3~×0.8~×0.2	5.3~×0.6~×0.1	5.4~×0.9~×0.2
ST25	IV-A22~23	三隅切れ		8.3	7.2	2.3~×1.6~×0.2	4.4~×1.0~×0.3	3.9~×1.0~×0.3	4.6~×1.6~×0.4
ST26	IV-E-A23	四隅切れ		7.9	6.0	6.9~×1.4~×0.3	7.6~×1.4~×0.4	4.8~×1.6~×0.3	8.8~×0.8~×0.3
ST27	IV-L-A23~25	三~四隅切れ		11.4	9.1	8.1~×1.4~×0.3	6.5~×1.2~×0.2	3.7~×1.6~×0.3	2.2~×1.9~×0.1
ST28	IV-A-B23~24	全周		8.1	7.5	7.8~×0.8~×0.2	4.7~×1.1~×0.3	7.0~×2.1~×0.4	7.8~×1.9~×0.3
ST29	IV-V-E-A25	四隅切れ?		9.1	7.3	8.0~×1.3~×0.4	6.3~×2.5~×0.6	6.6~×2.2~×0.5	2.6~×1.5~×0.5
ST30	IV-B-C23~24	一隅切れ?		8.9	8.5	7.2~×0.8~×0.2	8.0~×1.8~×0.3	7.9~×1.6~×0.3	8.6~×1.4~×0.2
ST31	IV-A22-B-C25~26	全周~一隅切れ		10.1	8.3	6.7~×0.9~×0.2	9.9~×1.3~×0.4	9.6~×1.5~×0.3	4.6~×1.9~×0.2
ST32	IV-V-E-C19~21	四隅切れ		11.1	8.8	9.0~×2.3~×0.4	16.0~×1.8~×0.2	8.5~×1.9~×0.3	7.8~×2.0~×0.5
ST33	IV-C-G20~22	三隅切れ		14.2	10.0	15.9~×1.7~×0.5	11.4~×2.1~×0.3	9.8~×1.5~×0.4	8.7~1.5~×0.2
ST34	IV-C-022	不規則		5.8		4.5~×0.8~×0.2		4.0~×0.5~×0.3	5.0~×1.1~×0.3
ST35	IV-C-D24~24	四隅切れ		11.5	10.4	7.8~×1.9~×0.3	5.8~×1.7~×0.3	8.4~×2.0~×0.4	8.6~×3.0~×0.4
ST36	IV-B25,C24~26	三隅切れ		9.4	8.1	7.8~×1.4~×0.3	3.6~×0.5~×0.1	7.7~×1.7~×0.2	5.1~×1.7~×0.2
ST37	IV-D-E25~27	三~四隅切れ		12.5~	10.9	9.8~×1.3~×0.3	16.6~×1.7~×0.5	9.4~0.8~×0.4	2.7~×1.7~×0.5
ST38	IV-E-E26~27	全周?		7.5	6.7~	1.6~×0.9~×0.2	6.4~×1.4~×0.3	5.3~×1.2~×0.2	1.7~×0.9~×0.2
ST39	IV-E-P26~27	二隅切れ 全周?		7.1	8.9	6.8~×1.4~×0.2	3.4~×0.9~×0.3	4.6~×0.7~×0.2	7.6~×0.8~×0.3
ST40	IV-D-E24~25	二隅切れ		11.9	11.7	16.7~×2.3~×0.2	9.6~×1.3~×0.3	11.6~×1.6~×0.4	9.6~×2.2~×0.4
ST41	IV-D-E24	三隅切れ		7.9	6.3~		5.3~×0.8~×0.3	4.0~×0.3~×0.2	8.0~0.8~×0.2
ST42	IV-D-E23~24	二~三隅切れ		8.4	8.6	6.1~×0.6~×0.2	4.8~×1.4~×0.3	5.3~×1.3~×0.4	4.6~×1.1~×0.2
ST43	IV-E-P26~27	四隅切れ		5.3	3.9	2.4~×0.8~×0.3	3.2~×0.8~×0.1	2.2~×0.6~×0.2	2.1~×0.8~×0.2
ST44	IV-Z24~25	全周		7.5	6.3~	8.5~×0.8~×0.2		5.1~×0.9~×0.1	8.2~×0.6~×0.3
ST45	IV-A25	二隅切れ		7.2	6.1	4.6~×0.8~×0.1	4.1~×0.9~×0.3	4.7~×1.3~×0.3	4.8~×1.6~×0.4
ST46	IV-E-P22~24	全周		13.2	10.2	14.6~×2.2~×0.4	9.5~×2.0~×0.4	10.0~×2.3~×0.4	8.5~×2.1~×0.4
ST47	IV-E-P22~23	全周~三隅切れ		11.7	10.6~	9.0~×1.2~×0.3	5.5~×0.8~×0.1	2.1~×0.6~×0.09	10.3~×2.1~×0.3
ST48	IV-E22	二隅切れ		8.7	8.1	5.4~×0.8~×0.2	5.3~×0.7~×0.2	7.1~×1.0~×0.2	7.4~×1.1~×0.3
ST49	IV-F-G22	四隅切れ		5.8~	5.0	4.5~×1.4~×0.36	5.1~×0.9~×0.35	3.3~×1.49~×0.34	
ST50	IV-F-G21~23	二隅切れ		13.9~	12.8~	16.6~×2.2~×0.2	13.4~×3.0~×0.2	13.7~×1.8~×0.2	15.0~×2.8~×0.5
ST51	IV-E-P22~23	三隅切れ		7.9~	6.3	6.0~×2.2~×0.4	6.4~×1.2~×0.3	2.3~×1.2~×0.2	2.5~×1.3~×0.24
ST52	IV-F-G21~22	四隅切れ		4.2		3.8~×0.7~×0.25	3.4~×1.0~×0.37		3.0~×1.3~×0.4
ST53	IV-E-A22	二隅切れ		6.3	5.6	5.9~×1.4~×0.2	4.0~×1.4~×0.3	2.5~×1.3~×0.2	6.5~×1.9~×0.3
ST54	IV-E24~25,F25	四隅切れ		9.0	7.9	7.2~×1.3~×0.4	6.4~×2.6~×0.4	6.3~×1.6~×0.4	6.6~×1.4~×0.3
ST55	IV-F-G22	四隅切れ		5.9~		4.5~×1.4~×0.30		3.6~×0.8~×0.30	2.7~×0.8~×0.2
ST56	IV-V-E-G20~21	二~三隅切れ		7.0~	6.7	4.3~×0.9~×0.1	4.7~×1.4~×0.6	5.0~×0.4~×0.2	8.2~×1.7~×0.3
ST57	IV-E-H20~21	二隅切れ		10.9~	10.5	9.6~×0.7~×0.2	5.0~×1.1~×0.1	9.2~×1.0~×0.2	7.2~×1.1~×0.2
ST58	IV-B-C22~23	二隅切れ		11.1~	9.8	11.3~×1.2~×0.5	8.2~×1.3~×0.3	11.7~×2.0~×0.5	11.2~×0.9~×0.4
ST59	IV-A-B22~23	二隅切れ		5.3	3.9~	2.6~×1.1~×0.2	3.6~×1.5~×0.3	4.0~×0.5~×0.3	3.5~×0.9~×0.4
ST60	IV-G-H20~21~31	一隅切れ		11.2	9.0	16.6~×1.6~×0.4	18.0~×1.9~×0.5	13.2~×2.1~×0.5	11.4~×2.0~×0.4

単位m (af)

各開溝の底面標高値				坡度 面積	堆積監査 【機出数】	切り合い關係 【古～新】	時期 【～は可能性のある範囲】	備考	特徴
東	西	南	北						
2.11	2.03	3.04	2.12	150.7	8				
2.01	2.14	2.14	2.19	117.3	2	ST3～ST2	弥生後期中葉	南溝出土器は弥生終末期～古墳前期	第26～32回
1.85	2.08	2.06	2.14	118.4	2	ST4～15～ST2～ST2	弥生中期後葉	北溝内に木棺を有する葬施設	第33～35回
2.02	2.24	2.06	91.1～	0	ST4～ST3～7		弥生中期後葉		第36～38回
1.82	1.84	1.85	1.86	117.0	3		弥生中期後葉	有溝紀石	第40～43回
1.84	1.84	1.90	1.82	72.5	1	ST19～ST16～ST20	弥生中期後葉		第44～45回
2.28	2.24	2.32	65.6	1	ST4～ST7		弥生後期中葉？		第46～47回
2.22	2.12	2.10	2.04	70.5	4		弥生後期後葉		第48～50回
1.90	2.02	2.04	1.94	113.0	1	ST9～ST12	弥生中期後葉		第51～53回
2.09	2.10	1.90	2.06	93.7～	0	ST11～ST12～13	～弥生中期後葉		第54～55回
2.14	2.06	2.12	21.5	61.3	0	ST9～11～ST12	弥生中期後葉～		第56回
1.89	1.78	1.85		73.4～	1	ST11～ST13～ST17	弥生中期後葉	南溝再掘削	第57～59回
2.08	2.15	2.12	2.12	47.6	0	ST15～ST14	弥生中期後葉		第60回
1.79	1.82	1.95	1.90	73.8	0	ST15～ST14	弥生中期後葉		第61回
1.98		1.88		0			弥生中期後葉	東側の大部分調査区外	第62回
1.79	1.86	1.94	1.86	97.4～	1	ST11～ST13～ST17	弥生中期後葉		第63～65回
2.19	2.20	2.20	2.10	55.1	0	ST18～ST3	弥生中期後葉		第67～68回
2.09	2.04	2.10	40.9～	0	ST18～ST19	弥生中期後葉～		第69～70回	
2.19	2.08	2.00	42.8	0			弥生中期後葉？		第71回
1.92	1.95	1.94	1.70	72.5	1	ST22～ST21～ST17	弥生中期後葉		第72～73回
1.55	1.60	1.65	1.65	151.1	7	ST22～ST21～23	弥生中期後葉	西溝堆土に繩索積	第74～77回
1.99	1.80	1.72	1.96	36.9	0	ST22～60～ST23	弥生中期後葉	南溝堆土に繩索積	第78～79回
1.82	2.06	2.12	2.12	38.1	0	ST60～ST23	弥生中期後葉	北溝堆土に繩索積	第80～81回
1.90	1.88	1.82	1.90	47.2～	0	ST25～ST26～61	～弥生後期		第82回
1.79	1.75	1.80	2.00	38.9～	1	ST25～ST26～ST27	弥生中期後葉		第83～84回
1.85	2.06	1.99	2.02	87.0～	0	ST16～ST27～ST28～29	弥生中期後葉～後期		第85回
2.09	1.92	1.90	1.94	83.6	0	ST27～ST28	弥生中期中葉	磨製石斧	第86～87回
1.74	1.54	2.00	1.86	56.4	1	ST44～ST29	弥生中期後葉～後期	東溝とSD21の関連不明	第88～90回
1.98	1.90	1.94	1.98	58.2	0	ST60～ST40～ST35	弥生中期後葉～	弥生終末期	第91回
1.90	1.99	1.90	1.88	83.8～	0	ST36～51～ST31	弥生中期後葉？		第92回
1.88	1.96	2.08	1.82	95.1	0	ST32～ST33	弥生中期後葉		第93～94回
1.94	2.06	1.99	2.04	142.3	2	ST32～ST33～ST34	弥生中期後葉		第95～96回
2.19		2.05	2.04	25.3～	0	ST33～ST34	弥生中期後葉		第99回
1.99	2.00	2.10	1.96	112.1	0	ST30～60～ST35	弥生中期後葉～終末期		第100～101回
2.00	2.20	2.10	2.05	71.4	0	ST36～ST31			第102回
1.89	1.62	1.89	1.56	136.3～	0	ST38～ST37～ST40～55	弥生後期？		第103～104回
1.90	1.80	1.86	1.76	34.5～	0	ST38～ST37	弥生終末		第105回
1.90	1.80	1.90	1.85	38.2	0	ST43～ST39	弥生中期中葉		第106回
2.06	1.85	1.96	1.76	172.2	0	ST41～42～ST40	弥生後期？		第107回
1.90	2.00	2.06	39.6～	2	ST41～ST40				第108回
2.29	1.85	2.12	2.00	82.9～	0	ST42～ST40～46～47	弥生中期中葉？		第109回
1.92	1.92	1.90	1.86	19.3～	0	ST43～ST39	弥生中期中葉		第110回
1.90	1.95	1.85	1.85	35.7	0	ST22～ST44			第111回
2.08	1.96	1.80	1.78	38.4	0	ST45～ST39	弥生中期後葉		第112～113回
1.80	1.74	1.75	1.76	126.5	1	ST42～ST46～ST47～48～50	弥生中期中葉？	SD203に切られる	第114～115回
1.90	2.04	2.01	1.96	117.3～	0	ST42～45～46～50～ST47	弥生終末期		第116～117回
2.10	1.98	2.10	1.96	63.9～	0	ST46～ST48～ST47	弥生中期後葉～終末期		第118回
1.84	1.83	1.81		26.3～	0	ST53～ST49			第119～120回
2.29	1.80	1.94	1.86	173.7	1	ST46～49～52～ST50～ST47	弥生終末	南溝再掘削 棚陣施設(2)南側内	第119～121回
1.88	1.86	2.00	2.04	45.1～	0	ST52～ST59	弥生中期		第122回
1.94	1.82		1.86	16.5～	0	ST53～ST49			第119～120回
1.79	1.76	1.76	1.66	34.4～	0		弥生中期後葉		第123～125回
1.82	1.80	1.70	1.86	68.4	0	ST37～ST56			第126回
1.83		1.96	1.92	13.5～	0	ST49～ST57	切り合いの前後關係不明		第119～120回
2.40	2.00	2.28	2.04	45.4～	0	ST11～ST58～ST19	弥生中期中葉		第127～129回
2.10	1.90	2.00	2.04	99.6	0	ST19～ST16	～弥生中期後葉		第129回
1.70	2.02	1.88	1.86	100.9～	3	ST60～ST24～30～35	弥生中期後葉		第130～132回
1.90	1.90	2.00	1.96	26.0～	0	ST25～ST61	弥生後期中葉		第133回
1.45	1.50	1.42	1.46	98.7	0		弥生中期中葉		第134～136回

第3表 堀陣施設一覧

記号	調査区	グリッド	概要	柱規格 [共×幅]	柱規格		底面標高	長軸方位	備考	特徴	
					[共×幅]	[共×幅]					
ST1	第1堀陣施設	E	B15	土丸塗	—	1.41×0.77×0.10	2.33	N72°W	第2堀陣施設に切られる	第26・30回	
	第2堀陣施設	E	B15	土丸塗	—	1.81×0.16×0.22	2.34	N14°E	第1堀陣施設を切る	第26・30回	
	第3堀陣施設	E	G-B15	土丸塗	—	1.76×0.80×0.18	2.33	N61°W	第2堀陣施設と並行	第26・31回	
	第4堀陣施設	E	G-B15	土丸塗	—	2.54×1.66×0.11	2.39	N61°W	石製瓦等・毎立出土	第26・31回	
	第5堀陣施設	E	G-B15	木板塗?	—	2.28×1.04×0.16	2.32	N66°W	第3堀陣施設に切られる小口穴ナ	第26・30回	
	第6堀陣施設	E	G-B15	木板塗?	—	1.33×0.72×0.06	2.38	N66°E	第6堀陣施設を切る	第26・30回	
	第7堀陣施設	E	B15	土丸塗	—	2.82×1.74×0.30	2.15	N15°W	—	第26・32回	
	第8堀陣施設	E	B16	土丸塗	—	1.82×1.16×0.18	2.26	N62°E	弥生中期後葉の土器出土	第26・32回	
ST2	第1堀陣施設	E	G-13-4	土丸塗	—	2.12×1.38×0.06	2.48	N55°W	SNSCに切られる	第3-34回	
	第2堀陣施設	E	G14	木板塗	2.70×0.60 内法1.79×0.52	2.44×1.92×0.54	1.96	N15°W	北側内、廻板・側板・小口板・蓋板	第3-36回	
ST3	第1堀陣施設	E	F14	土丸塗	—	3.00×1.50×0.12	2.35	N81°W	第2堀陣施設と並列	第3-36回	
	第2堀陣施設	E	F14	土丸塗	—	2.94×1.28×0.10	2.31	N79°W	第3堀陣施設と並列	第3-36回	
ST5	第1堀陣施設	E	B15-16	木板塗	2.66×0.66 内法1.92×0.52	3.62×1.84×0.21	2.06	N56°W	蓋板・側板・小口板出土	第49・43回	
	第2堀陣施設	E	E16	土丸塗	—	2.20×1.29×0.14	2.26	N19°E	—	第49・43回	
ST6	第1堀陣施設	E	E16	土丸塗	—	2.09×0.69×0.16	2.14	N27°E	—	第49・43回	
	第2堀陣施設	E	G19	土丸塗	—	1.11×0.62×0.08	2.13	N52°E	—	第49・43回	
ST7	第1堀陣施設	E	F16	土丸塗	—	2.66×1.00×0.06	2.47	N41°W	—	第49・47回	
	第2堀陣施設	E	G18	土丸塗	—	2.83×1.10×0.11	2.31	N79°W	—	第49・50回	
ST8	第1堀陣施設	E	G18	土丸塗	—	3.10×0.86×0.29	2.07	N12°E	—	第48・50回	
	第2堀陣施設	E	G18	土丸塗	—	1.06×0.68×0.06	2.27	N11°W	—	第48・50回	
ST9	第1堀陣施設	E	E17	木板塗?	(2.20×0.72)	2.90×1.36×0.20	2.21	N68°W	相討の可能性がある木片出土	第49・53回	
	第2堀陣施設	E	C19	土丸塗	—	1.65×0.45×~0.16	2.18	N15°W	北側換出できず	第49・59回	
ST17	第1堀陣施設	IV	B19	土丸塗	—	3.80×1.56~0.20	1.78	N70°W	南北を掘亂に切られる	第3-66回	
	第2堀陣施設	IV	B20	土丸塗	—	1.84×0.80×0.12	2.09	N63°W	—	第3-73回	
ST15	第1堀陣施設	IV	A-821	木板塗	—	1.68×1.24×0.06	2.07	N31°E	第2堀陣施設に切られる	底板	第3-76回
	第2堀陣施設	IV	A21	土丸塗	—	2.14×1.30×0.24	1.89	N64°W	第2堀陣施設を切る	—	第3-76回
ST22	第1堀陣施設	IV	A21	土丸塗	—	2.29×1.73×0.35	1.78	N73°E	—	—	第74・77回
	第2堀陣施設	IV	A-821	土丸塗	—	1.95×1.28×0.21	1.99	N55°W	—	—	第74・77回
ST25	第1堀陣施設	IV	E21	土丸塗	—	2.19×1.56×0.26	1.82	N74°E	—	—	第74・77回
	第2堀陣施設	IV	E21	土丸塗	—	1.92×1.42×0.31	1.80	N71°W	—	—	第74・77回
ST26	第1堀陣施設	IV	E22	土丸塗	—	1.76×0.84×0.06	2.07	N82°E	—	—	第74・77回
	第2堀陣施設	IV	E22	土丸塗	—	2.05×1.00×0.20	1.88	N68°E	—	—	第63・54回
ST29	第1堀陣施設	IV	E22	土丸塗	—	2.30×0.98×0.20	1.98	N68°E	—	—	第63・90回
	第2堀陣施設	IV	D21	土丸塗	—	2.12×0.90×0.15	2.12	N83°W	—	—	第63・96回
ST33	第1堀陣施設	IV	D21	土丸塗	—	2.26×1.00×0.10	2.10	N53°W	—	—	第63・96回
	第2堀陣施設	IV	E24	土丸塗	—	1.53×0.79×0.13	2.05	N4°W	—	—	第108回
ST41	第1堀陣施設	IV	E24	土丸塗	—	0.82×0.75×0.07	2.04	N77°W	—	—	第108回
	第2堀陣施設	IV	F23	土丸塗	—	1.78×1.20×0.09	2.04	N89°W	—	—	第114・115回
ST46	第1堀陣施設	IV	G21	木板塗	2.24×0.51	2.78×1.97×0.26	1.94	N69°W	南辺内 截板出土	第119・121回	
	第2堀陣施設	IV	C22-23	木板塗?	—	2.30×1.20×0.18	2.04	N66°W	第2堀陣施設を切る 小口穴?	第130・132回	
ST60	第1堀陣施設	IV	C23	土丸塗	—	1.68×0.98×0.35	1.87	N76°W	—	—	第130・132回
	第2堀陣施設	IV	C23	土丸塗	—	1.02×0.70×0.20	1.98	N25°E	—	—	第130・132回
SK1	E	G17-18	土丸塗	—	1.69×1.31×0.29	2.28	N9°	—	—	第139回	
	E	F17	土丸塗	—	2.24×0.94×0.15	2.29	N89°W	—	—	第139回	
SK2	E	H17-18	木板塗	1.98×0.64	3.32×1.29×0.24	2.22	N36°E	底板・側板・蓋板出土	第139回		
	E	F-G19	土丸塗	—	1.86×0.69×0.11	2.28	N17°W	—	—	第141回	
SK3	E	F19	木板塗?	(2.00×0.46)	2.69×1.46×0.24	2.13	N62°E	台石出土	第141回		
	E	F19	土丸塗	—	1.62×0.94×0.12	2.33	N49°E	—	—	第140回	
SK7	E	F19	木板塗?	(1.24×0.72)	1.97×1.01×0.29	2.34	N70°W	—	—	第140回	
	E	F12	木板塗	1.58×0.30 内法1.50×0.9	1.91×0.65×0.09	2.34	N45°E	底板・側板・小口板・蓋板出土	第141回		
SK9	E	G12	土丸塗	—	2.01×0.87×0.11	2.08	N15°E	—	—	第142回	
	E	E16	土丸塗	—	0.76×1.08×0.20	2.40	N69°W	西側換出できず	第142回		
SK11	E	F12	土丸塗	—	1.65×0.91×0.24	2.01	N11°E	—	—	第142回	
	IV-VB	B-819	土丸塗	—	2.66×1.49×0.36	2.05	N26°E	弥生前期の土器、石織出土	第143回		
SK28	IV	A19	土丸塗	—	1.75×0.90×0.15	1.90	N49°E	SNSCに切れる	第142回		
	IV	A19	土丸塗	—	1.67×0.93×0.21	1.84	N54°E	弥生前-中期の土器、石織ほか出土	第142回		
SK30	IV	C24	土丸塗	—	1.62×0.85×0.23	1.98	N15°E	—	—	第143回	
	IV	F27	木板塗	1.59×0.13×0.15	1.90	N42°W	—	—	第143回		
SK35	IV	F27	木板塗	(1.41×0.67)	1.81×1.09×0.10	1.90	N70°W	底板と考えられる板材出土	第143回		
	IV	F26	土丸塗	—	2.01×1.05×0.13	1.88	N21°E	—	—	第144回	
SK38	IV	F-224	土丸塗	—	1.71×0.82×0.24	1.86	N66°W	—	—	第144回	
	IV	F24	土丸塗	—	1.26×0.80×0.10	2.02	N11°W	—	—	第144回	
SK50	IV	F29	土丸塗	—	1.60×0.30~0.11	2.42	N70°W	北側換出できず	第144回		
	E	C18	土丸塗	—	1.74×0.85×0.17	2.08	N85°W	弥生前-中期の土器、石織ほか出土	第144回		
SK10	IV	B21	土板塗	内法0.34×0.34	0.63×0.56×0.10	—	—	弥生初期の大空堀を側壁に構成	第145回		
	SK12	B23	土板塗	内法0.50×0.22	0.41×0.49×0.23	2.01	—	弥生後期中葉 口合土器	第145回		
SK13	IV	B23	土板塗	内法0.50×0.43	—	2.14	—	古墳前期中葉 漆3個体	第145回		
	IV	E25	土板塗	内法0.32×0.28	0.55×0.48×0.10	2.04	—	弥生中期後葉 漆2個体	第146回		

※柱規格の()は土盤断面からの推定値

第4表 捕立柱造物・柱列一覧

単位(m)

記号	調査区	グリッド	柱穴	柱間 [長辺×短辺]	概要		柱間寸法		長軸 方位	備考	桟回	
					長辺	短辺	面積	長辺	短辺			
S81	I	E3-4	SP29+100+104+115+ 214+215+219+251	2間×2間	3.41+3.36	3.22+3.14	10.02	1.06~1.75	1.54~1.68	N40° E	柱根2基 北東~1周及び6?	第147回
S82	I	K-12-3	SP1120+130+222+ 254+256	3間×2間	4.78+4.63	5.69+3.24	15.02	0.99~2.50	1.62~1.90	N41° E	柱根3基	第147回
S83	I	E3	SP116+216+(217)+ 256	2間×1間	2.99+2.92	2.79+2.74	9.02	1.34~1.54	2.74~2.78	N35° E	柱根1基	第148回
S84	I	I5	SP33+35+40+42+62+ 64+66+192+195+ 194	4間×1間	6.50	4.46	26.50	1.38~2.18	4.46	N32° E	壁板4基 東隅側面江外 207° S-9-6切込	第150回
S85	I	E3,L3-4	SP131+139+247+ (KS35)	4間×1間	6.78+6.52	3.32+3.12	21.30	1.36~1.92	3.12~3.32	N21° E	柱根1基	第149回
S86	I	J4	SP91+92+99+100	9×1間	—	4.26	—	—	4.26	—	柱根2基 南東側面江外	第148回
S87	I	I-34-5	SP12+76+78+79+ 192	2間×2間	3.41+3.30	3.14+3.12	10.05	1.54~1.76	1.24~1.89	N64° E	柱根7基 S84と重複	第151回
S88	I	I-35	SP1+30+34+39+41+ 63+68+86+194+191	4間×1間	6.44+6.18	3.45+3.18	20.90	0.96~2.18	3.18~3.46	N28° E	独立横持柱造物 壁板7基 S84に切られる	第150回
S89	I	I-36	SP33+36+40+42+60+ 84	3間×1~2間	4.4+4.82	3.22+3.16	13.78	1.28~1.56	1.56~3.16	N34° E	柱根6基 S84に切られる	第150回
S90	I	I-39	SP33+55+263,568	3間×1間	4.38+4.36	3.04+2.96	13.07	1.28~1.56	2.95~3.04	N80° E	S81と重複	第151回
S91	I	I-39	SP263,5K10+14-21	1間×1間	4.02	4.12	16.02	4.02	4.12	N17° E	S81と重複	第152回
S92	I	J9	SP44	2間×1間	2.92	2.62	7.62	1.46	2.62	N32° W	—	第153回
S93	I	K6	SP15+147~149	1間×1間	2.26	2.92	9.42	3.26	2.92	N10° E	柱根2基	第152回
S94	II	016-17	SP117+419+429	3間×1間	5.39+5.00	2.89+2.95	14.92	1.36~2.60	2.95~2.99	N21° E	柱根2基	第153回
S95	III	L28	SP64+489	2間×1間	3.02	3.04	11.92	1.84~2.08	3.04	N84° W	S816と重複	第154回
S96	III	L28-29	SP65+488	3間×2間	4.10+4.00	3.08+2.94	12.17	0.76~2.28	1.42~1.62	N86° E	S815と重複 SP168+ 179-363をう?	第154回
S97	III	K27-28	SP470+477	3間×1間	4.60+4.82	3.66	17.02	1.34~1.56	3.66	N64° E	柱根1基	第155回
S98	III+IV	K26+27	SP456+661+662+664+ ~667	3間×1間	4.93+4.74	3.34	16.27	1.50~1.79	3.34	N42° E	柱根7基	第156回
S99	IV	J-25	SP719+722	1間×1間	3.52+3.48	2.79+2.66	9.42	3.49~3.52	2.66~2.78	N4° E	柱根4基	第156回
S100	IV	J-26+27	SP723+728	1間×2間	2.44+2.49	2.40	5.87	2.40~2.44	1.06~1.34	N28° E	柱根3基	第155回
S101	IV	I27	SP716+718+661	1間×1~2間	3.34+3.30	2.60	8.35	3.36~3.34	1.20~2.60	N13° E	柱根3基	第157回
S102	IV	H-126,827	SP69+694	1間×2間	4.00+4.20	4.36+4.12	16.62	4.28~4.50	1.98~2.20	N71° W	柱根4基	第157回
S103	IV	H27	SP65+794+(705)	3間×(3)間	6.44+5.32	4.36+4.52	27.37	1.74~2.86	2.14~2.34	N10° E	柱根10基 S824と重複	第155回
S104	IV	H27	SP706+713	3間×1間	5.32+5.22	3.10+3.04	16.17	1.56~1.94	3.04~3.10	N35° E	柱根3基 S823と重複	第159回
S105	IV	G-R25,R26	SP559+570+(631)	3間×3間	6.92+6.88	5.68+5.44	37.82	1.36~2.72	3.22~2.76	N25° E	柱根11基	第160回
S106	IV	G25+26	SP672+577	2間×1間	3.58+3.45	2.84	9.04	1.72~1.82	2.84	N13° E	—	第161回
S107	IV	G26	SP586+591	2間×1間	3.96	2.98+2.89	11.47	1.88~2.06	2.90~2.99	N76° W	S829と重複	第162回
S108	IV	G25	SP692+693	4間×1間	6.32	4.60	28.55	1.36~2.06	4.50	N11° E	柱根6基 S827+29と重複	第163回
S109	IV	G-R26	SP602+607	1間×2間	3.22+3.10	3.06+2.98	9.06	3.10~3.22	1.40~1.62	N64° W	S830と重複	第162回
S110	IV	Z-220,Z-231	SP555+558	1間×1間	2.96+2.99	2.94+2.64	7.82	2.88~2.96	2.64~2.94	N73° W	柱根4基	第161回
S111	IV	I-728	SP798+799+792+ 847+857	2間×1間	3.46	2.70	9.27	1.70~1.76	2.70	N87° W	柱根1基	第164回
S112	IV	G26+27	SP604+613	2間×1間	4.75	3.20	15.27	2.25~2.42	3.20	N3° E	—	第164回
S113	IV	I-27,28	SP810+812+814+ 816+823	2間×1間	3.59	2.28	7.97	1.68~1.82	2.28	N6° E	柱根6基	第165回
S114	V	M-31	SP1002+1095+1097+ ~1100	3間×1間	4.16	3.00+2.95	12.42	1.36~1.62	2.95~3.00	N2° W	柱根6基 S837と重複	第165回
S115	V	M-30	SP1170+1246+1246	3間×1間	3.34	2.78+2.74	9.26	1.00~1.15	2.74~2.78	N3° E	—	第166回
S116	V	M-31	SP1159+1165+1249+ 1250	1間×1間	3.26+3.26	2.04+2.02	6.96	3.26~3.28	2.02~2.04	N75° W	柱根1基 S834と重複	第167回

記号	調査区	グリッド	柱穴	柱間 [長辺×短辺]	規格		柱間寸法		長軸 方向	備考	掉因	
					長辺	短辺	面幅	長辺	短辺			
S839	Ⅷ	E-129-30	SP1186~1190	1・2間×1間	4.19・4.00	1.76・1.74	6.77	1.45~4.00	1.74~1.76	N25° E	柱根5基	第167回
S840	Ⅷ	E30-51	SP1194~1197- 1226-1227-1252- 1253	2間×2間	3.62・3.56	2.06・2.00	10.05	1.55~2.00	1.26~1.56	N16° E	柱根5基	第168回
S841	Ⅷ	M30	SP1165-1156-1223- ~1223-1251	1間×2間	3.56・3.54	5.00・2.92	10.25	3.54~3.56	1.46~1.54	N10° E	柱根5基 檜列?	第166回
S842	Ⅸ	I16	SP220-405-406- 407-408	2間×1間	3.74・3.72	3.22・3.18	11.87	1.66~2.06	3.18~3.22	N67° W	柱根4基 SB42と重複	第169回
S843	Ⅸ	I15	SP319-327-402-404	2間×1・2間	4.80	3.00	14.38	2.36~2.44	1.42~3.00	N17° E	柱根3基	第170回
S844	Ⅸ	I-1J13-14	SP278	2間×1間	3.16	2.14・2.12	6.65	1.52~1.64	2.12~2.14	N12° E	SB45と重複	第170回
S845	Ⅸ	J13-14	SP277	3間×1間	5.20・5.18	2.62	13.82	1.54~1.88	2.62	N15° E	SB44と重複	第171回
S846	Ⅸ	J17-18	SP394	2間×1間	3.82	3.00	10.47	1.59~2.02	3.00	N60° W		第171回
S847	Ⅹ	W-N29-29	SP483-488	3間×1間	4.28・4.26	2.42	10.22	1.34~1.52	2.42	N65° E		第172回
S848	Ⅹ	L27	SP469-460-479	2間×1間	4.84・4.62	3.26	15.18	2.16~2.48	3.26	N80° E		第172回
S849	Ⅹ	L-427		2間×1間	2.26	1.82	4.12	1.06~1.18	1.82	N79° E		第173回
S850	Ⅹ	L26		2間×1間	3.36	2.28	7.62	1.64~1.72	2.28	N4° W		第173回
S851	Ⅳ	J-237	SP797-798-800	2間×1間	3.16	2.26	7.12	1.48~1.68	2.26	N3° E		第174回
S852	Ⅳ	J24	SP738-840	2間×1間	2.64・2.58	2.20	5.71	1.28~1.35	2.20	N25° E		第174回
S853	Ⅳ	J23-24	SP729-731-736	2間×1間	2.82	2.22	5.55	1.20~1.32	2.22	N26° E	SB44と重複	第175回
S854	Ⅳ	J22-24	SP720-741	1・2間×2間	3.92・3.66	2.04・2.70	10.27	1.90~3.66	1.22~1.49	N57° E	SB53と重複	第175回
S855	Ⅳ	H-124		2間×1間	2.90	2.86	8.29	1.38~1.62	2.86	N20° E	南東隅の柱穴突出できず	第176回
S856	Ⅳ	H26-27	SP614-616-639- 643-645	2間×1間	3.74	2.74	10.35	1.66~2.06	2.74	N5° W	柱根7・1基 柱根3基	第176回
S857	Ⅱ	H-114	SP283	2間×1間	3.09・2.99	2.34・2.32	6.97	1.44~1.54	2.32~2.34	N22° E		第177回
S858	Ⅳ	G27-28	SP666-667	2間×1間	2.90	1.96	4.88	1.44~1.46	1.96	N43° W	北隅の柱穴突出できず	第177回
S859	Ⅳ	A-923	SP533	5間×2間	8.86	4.86	43.00	1.26~2.14	2.42~2.44	N85° W		第178回
S860	VI	J30	SP993-994-1009- 1011-1035	4間×1間	3.64・3.61	2.16・2.04	7.52	0.74~1.06	2.04~2.16	N79° E	柱根4基 後方に柱孔をもつ	第178回
S861	VI	E30	SP1617-1634-1643- 1650-(1651)	1間×1間	2.66	1.98	5.65	2.86	1.98	N21° E	柱根3基 西~1間分隣りする?	第179回
S862	VI	F-228-29	SP669	2間×1間	2.98	2.24	6.67	1.42~1.56	2.24	N60° E		第178回
S863	VI	I31	SP990-993-1007- 1038	1間×1間	1.92	1.74・1.68	3.22	1.92	1.68~1.74	N2° W		第179回
S864	VI	G29	SP1826-1827-1806	1間×1間	2.54	2.18	5.52	2.54	2.18	N26° E	柱根3基	第179回
S865	Ⅱ	I12	SP271-273-312-313	3間×1間	4.36	2.74	11.72	1.24~1.86	2.74	N10° E		第180回
S866	VI	J30-31	SP975-976-992- 1067	1・2間×2間	3.46	2.06	7.22	1.58~3.46	2.06	N10° E	柱根2基 構造1基 SB3と重複	第180回
S867	VI	I31	SP968-969-983- 1008	1・2間×1間	3.90・3.88	2.20・2.00	8.12	1.90~3.86	3.00~2.20	N85° W	柱根2基 構造1基 旁 生後期の土器出土	第181回
S868	IV・VI	J26-29	SP792-795-930	1間×1間	3.14	1.65	4.76	3.14	1.65	N85° W	柱根3基 SB3と重複	第181回
S869	II	I-J14	SP289-400	2間×1間	3.13・3.06	2.98・2.76	9.26	1.33~1.79	2.76~2.98	N10° E	柱根2基	第182回
柱例1	II	B16-17	SP388	3間×2間	4.22	3.90・3.38	—	1.40	1.33~1.96	N19° E	コ字形 柱根1基	第182回
柱例2	III	N29-028	SP489-492-495	3間	6.64	—	—	1.88~2.40	—	N63° E	柱根2基 立柱物?	第183回
柱例3	IV	G25	SP578~582	5間	5.56	—	—	0.88~1.54	—	N10° E	柱根2基 檜列	第183回
柱例4	IV	223		3間	3.14	—	—	1.00~1.08	—	N30° E	単立柱構物?	第183回

第5表 周溝建物一覧

記号	調査区	グリッド	周溝・柱穴はか	形狀	周溝区断内規格		周溝規則		柱位	時期	備考	神因
					直輪	屈輪	幅	深			西側で周溝途切れる	
SH1	II	G-H12~13	SP523	楕円形	9.0	8.0	1.00	0.30	6	共生後期	西側で周溝途切れる	第184回
SH2	II	F11~G10~H11	SP543~558~559?	楕丸方形	9.5	—	1.50	0.20	—	共生後期?	西側で周溝途切れる	第185回
SH3	II	G-H10	SP562	円形	5.4	—	0.90	0.20	6	—	東側で周溝途切れる SP562で鏡板? 檻板?	第185回
SH4	II	F-G13	—	円形	8.1	—	1.67	0.20	—	~共生中期 後葉	周溝は東側で途切れる ST2-3-18Cに切られる	第186回
SH5	VI	G-H28~29	SH0323, SP1097? SK1907?	楕丸多角形	13.0	12.0	1.05	0.18	—	共生後期	北側で周溝途切れる SH03に発生する?	第187回
SH6	VI	G~129	SH041~243	円形	15.0	~	1.30	0.20	—	共生後期	周溝半径突出できず ST6, SH6-7を切る SH6に切られる	第187回
SH7	VI	H-128~30	SH0323	円形	11.7	—	0.64	0.18	—	共生後期	南北で周溝途切れる SH03に切られる 周溝内に礁土・骨 片の集中箇所あり	第188~ ~194回
SH8	IV~VI	H~J 29~30	SH028~300~331~333, SP994~914~915~923~ 924~928~929~931~ 939~942~945~948~ 1021~1022~1025~ 1031~1033~1035~ 1059~1078	円形	18.5	—	1.42	0.14	15 (外周) 5 (内周)	共生後期	北・南側で周溝途切れる ほぼ全ての柱穴に磯板遺存 SP994から半圓形, SP10225から 石臼T出土 SH028に切られる	第188~ ~194回
SH9	VI~VII	J-K30~31	SH0324~335~346~353~ 368, SP974~1064~1074~ 1075~1199	円形	8.5 ~10.0	—	1.36	0.22	5 (外周) 4 (内周)	共生後期	周溝西側突出できず 周溝内磯板 内側の柱穴に磯板遺存 SH036と直埋	第185~ ~196回
SH10	VII	M-N31~32	SH058~370, SP1125~ 1129~1135~1143	楕丸多角形	10.5~	—	1.00	0.14	6	共生後期	周溝東~北側突出できず 柱穴裏に磯板遺存 SH058と直埋	第197~ ~198回
SH11	VII	L-M32	SH056	円形	—	—	0.62	0.06	—	共生後期	周溝一部のみ検出	第199回
SH12	IV	F-G27	SH0277?, SP618~636~ 640~809	—	—	—	—	—	5	—	明瞭な周溝突出できず 柱穴裏に磯板遺存	第200回

第6表 井戸一覧

遺構名	調査区	グリッド	構造	井戸内規格 [内径]	規形規格 [長×幅×深]	底面 標高	時期	備考			単位:m
								直輪	屈輪	幅	
SE1	I	J5~6	木版(丸太斜抜き)	0.45×0.37	0.85×0.79×0.62	1.69	共生後期後葉 ~終末期	丸太斜削り抜き	—	—	第201回
SE2	IV	D21	木版(横板井欄)	一边0.62~0.64	1.58×1.39×0.30	1.98	古墳後末期	井戸周外で倒壊器、井戸内側で曲物底板出土	—	—	第201回
SE3	I	J3	木版?	(一边)0.35~0.43	0.75×0.68×0.74	1.77	共生後期後葉	木版はか→製品板出土 井戸斜削き取り?	—	—	第202回

第7表 土坑一覧

単位:m

記号	調査区	グリッド	平面形状	規模 [長×幅×深]	底面 標高	時期 [地盤土器部]	所属 遺構	参考 [出土遺物など]	牌目
SK1	I	J8-6	椭円	2.25×1.86×0.73	1.62	弥生終末期			
SK2	I	J5	椭円	1.34×1.23×0.42	1.98	弥生後期			
SK4	I	L6	不整椭円	3.65×2.34×0.36	1.34				
SK5	I	T7	椭円	1.27×0.95×0.36	1.74	弥生後期			
SK8	I	T9	不整椭円	0.62×~0.42×0.24	2.20				
SK10	I	J9	不整椭円	0.69×0.65×0.18	2.26				
SK14	I	J9	椭丸方	1.62×0.58×0.14	2.16				
SK17	I	K3				弥生中期中層		詳細位置不明	
SK19	I	H-16	椭円	1.22×~1.11×~0.14	2.17			柱	
SK20	I	J3	椭円	0.69×0.61×~0.13	2.20	弥生後期		繩	
SK21	I	J9	不整椭円	0.92×0.68×0.24	2.16			SB11	
SK23	I	K2	不整椭円	2.33×~1.68×~0.07	2.38				
SK24	I	K-13	椭円	0.88×0.63×0.32	2.09	弥生後期?			
SK26	I	L2	不整椭円	2.64×1.90×0.22	2.17	弥生後期			
SK27	I	L-M2	椭円	0.79×0.72×0.30	1.88	弥生後期			
SK29	I	J9	不整椭円	2.94×~1.19×~0.14	2.21	弥生中期後層			
SK31	I	J7	不整椭円	2.61×0.91×0.16	2.21			板	
SK32	I	J4	椭円	1.62×0.67×0.19	2.33	弥生後期			
SK34	I	K3	椭円	1.12×1.10×~0.19	1.85				
SK36	I	J3	不整椭円	2.19×~0.66×~1.19	2.12			繩・核	
SK40	V	J10	椭円	1.62×0.64×0.18	2.21	弥生中期後層			
SK41	II	R14	椭円	1.31×0.96×~0.10	2.41			円柱	
SK43	II	R12	椭円	1.29×0.83×0.20	2.24	弥生後期			
SK44	II	R12	不整椭円	0.95×0.62×0.17	2.32	弥生中期後層			
SK46	II	R12-13	椭円	1.30×0.72×~0.24	2.28	弥生中期後層		木製品	
SK48	II	R13	椭円	0.96×0.68×0.22	2.24				
SK49	II	R13	椭円	0.92×0.55×~0.19	2.22	弥生後期			
SK51	II	R13	椭円	1.36×1.02×0.23	2.20	弥生中期後層			
SK52	II	R13	椭円	1.54×1.46×~0.26	2.22	弥生中期後層			
SK54	II	J15	不整椭円	1.95×0.91×0.26	2.09	弥生中期?			
SK55	II	R16	椭円	1.39×1.39×0.23	2.19	平安(16世)			
SK57	II	F19	不整椭円	2.74×~1.61×~0.32	2.16	弥生後期			
SK60	II	B17	不整椭円	2.99×2.69×0.19	1.89	弥生中期後層			
SK61	II	F14	椭円	1.46×1.44×0.26	2.22	弥生後期			
SK62	II	G14	不整椭円	2.39×1.93×0.50	2.15	弥生中期後層		繩	
SK66	II	110-11	椭円	1.41×0.67×0.26	2.19	弥生後期			
SK67	II	F17	不整椭円	2.11×~1.47×~0.14	2.25	弥生後期			
SK68	II	G17	不整椭円	2.49×1.54×0.31	2.18	弥生後期			
SK69	II	E15	不整椭円	1.46×~1.15×0.14	2.16				
SK72	II	E17	不整椭円	1.66×0.94×0.17	2.16	弥生後期			
SK75	II	E19	不整椭丸方	2.67×1.45×0.35	2.11	弥生後期			
SK77	II	E15	椭円	1.11×0.98×0.14	2.09	須恵器			
SK79	II	E14-E-15	不整椭円	1.46×~1.31×0.22	2.12	弥生中期後層			
SK80	II	F16	不整椭円	2.24×0.96×~0.36	2.10	古墳後期			
SK91	II	H12	不整椭円	1.74×1.66×0.37	2.06	弥生後期			
SK92	II	H12	不整椭円	1.34×0.94×0.21	2.19	弥生後期			
SK93	II	H12	椭円	1.31×0.82×0.35	2.16	弥生後期			
SK94	II	G10-11	不整椭円	1.66×1.02×0.15	2.15	弥生中期後層			
SK95	IV	Z24	円	1.25×1.24×0.06	2.08	弥生中期			
SK100	IV	Y-125	不整椭丸方	1.99×1.71×0.68	1.53	弥生前期			
SK101	IV	Y24	不整椭円	1.71×1.36×~0.22	1.79	弥生中期前~後層			
SK103	IV	B24	椭円	1.73×~0.97×~0.20	1.99	弥生中期後層?			
SK104	IV	B24	椭円	2.03×~1.52×0.30	1.94	弥生前期			
SK106	IV	A24	椭円	2.14×~1.52×0.42	1.92	弥生中期後層			
SK107	IV	E-22	椭円	2.28×1.86×0.32	1.84	土器表層		繩柄注小木製造物多数	第200回
SK108	IV	A20	不整椭円	0.73×~0.57×0.61	1.99	弥生中期後層			
SK109	IV	A20	椭円	1.32×~0.66×~0.14	1.86	弥生前期			
SK110	IV	Z20	椭円	1.12×~1.03×~0.15	1.83	弥生中期後層			第204回
SK111	IV	C20	椭円	2.92×2.43×0.38	1.61	須恵器			
SK114	IV	S21	椭丸方	1.66×0.72×0.15	2.01	弥生前期			
SK118	IV	A21-22	不整椭円	2.10×2.05×0.36	1.72			ST22を切る 弥生前期土器	
SK121	IV	C21	椭円	1.40×0.64×0.23	2.00	弥生前期			
SK122	IV	A-220	椭円	2.90×~2.72×~0.49	2.19	弥生中期後層		弥生前期土器	
SK123	IV	B21	椭円	0.93×0.62×0.06	2.10	弥生中期後層			
SK125	IV	A20	椭円	2.27×~1.73×0.37	1.70	弥生前期			
SK126	IV	A22	椭円	2.25×1.58×0.36	1.74			麻製石斧	
SK127	IV	F26	椭円	1.03×~0.84×0.22	1.89	弥生後期			
SK128	IV	R25	椭円	0.93×0.86×~0.17	1.92	古墳後期		円柱	
SK129	IV	F28	不整椭円	2.97×~1.56×~0.10	1.99	弥生後期		繩	
SK130	IV	B26	椭円	1.74×1.57×0.33	1.77			木片	
SK131	IV	D26	不整椭円	2.87×~2.09×0.46	1.72	弥生前期		木片	
SK132	IV	D26	不整椭円	2.38×~2.37×~0.38	1.71	古墳後期		曲輪身	
SK135	IV	F24	椭円	1.60×1.05×0.21	1.92	弥生後期		弥生前期土器	

記号	測量区	グリッド	平面形状	規模 [長×幅×深]	底面 [傾斜度]	時期 [出土土器]	所属 遺構	備考 [出土遺物など]	層
SKL37	IV	F24	橢円	1.28×0.51×0.17	1.99		棒状具		
SKL38	IV	F21	橢円	1.43×1.27×0.19	1.98	弥生後期			
SKL40	IV	B20		1.32×1.17×0.37	1.82	弥生前期	遺物石斧		
SKL44	IV	H26	橢円	1.26×1.08×0.26	1.74	弥生後期	木片		
SKL45	IV	H26	橢円	1.56××0.98×0.16	1.72		木片		
SKL46	IV	H26	橢円	0.68××0.55×0.16	1.75		木片		
SKL47	IV	H26	橢円	1.33××0.99×0.17	1.67	弥生後期	木片		
SKL48	IV	H25	橢円	1.93×0.87×0.26	1.72		木片		
SKL49	IV	L25	橢円	0.94×0.51×0.09	1.66		木片		
SKL51	IV	H26	橢円	1.29×1.05×0.18	1.76	弥生後期			
SKL52	IV	H26	橢円	0.75×0.75×0.22	1.71		木片		
SKL54	IV	G-926	橢円	0.99×0.77×0.09	1.69		木片		
SKL55	IV	L25	橢円	0.63×0.52×0.17	1.69		植物(組合式施)	箇20486	
SKL56	IV	J26	橢円	2.39×1.40×0.09	1.73	弥生後期	木		
SKL57	IV	J26	橢円	1.55×1.16×0.33	1.56	弥生後期	円柱		
SKL58	IV	H26	橢円	0.82×0.45×0.29	1.60	弥生後期	木片		
SKL59	IV	H-127	橢円	1.70×1.25×0.21	1.67	弥生後期	木		
SKL62	IV	J24	橢円	1.63×0.66×0.16	1.73	弥生後期			
SKL64	IV	L28	橢円	1.19×0.83×0.14	1.72	弥生後期			
SKL65	IV	J26	橢円	2.21×1.58×0.36	1.48	弥生後期	角柱・板・輪		
SKL67	IV	L26	不整橢円	1.29×1.03×0.23	1.62		板		
SKL68	IV	L25		1.26×0.91×0.22	1.70	弥生後期			
SKL70	IV	H28	不整橢円	1.31×0.80×0.13	1.73	弥生後期?			
SKL75	VI	G20	不整橢円	1.72×1.35×0.28	1.89	古墳後期	木		
SKL79	IV	Z24	不整橢円	1.00×0.83×0.17	1.93	弥生後期			
SKL80	IV	R24	円	1.13×0.69×0.13	1.98	弥生後期			
SKL82	IV	Z24	橢円	1.28×0.87×0.18	1.90	弥生後期			
SKL83	IV	Z24	不整橢円	1.16×1.06×0.11	2.00	弥生前中期	弥生前中期土器		
SKL94	IV	V24-25	椭丸方	1.39×0.91×0.17	1.86		木片		
SKL98	VI	Z25	不整橢円	1.30×1.12×0.30	1.83	弥生前中期			
SKL98	VI	G28	橢円	1.83×1.44×0.26	1.57	弥生後期	SH6?		
SKL99	VI	G29	橢円	2.24×1.31×0.62	1.20		SH6?	SH6の中央部に位置	
SKL94	VI	E28	不整橢円	4.00×1.50×0.30	1.78	弥生前中期			
SKL96	VI	E28	橢円	0.81×0.69×0.21	1.74	弥生後期			
SKL97	IV	A25	橢円	1.84××1.79×0.27	2.27	弥生前中期			
SKL98	VI	Z31	橢円	0.93×0.86×0.16	1.54	弥生後期			
SKL99	VI	J31	不整橢円	0.81×0.54×0.24	1.47	弥生後期			
SK202	VI	J31	不整橢円	2.18×0.71×0.16	1.62	弥生後期			
SK205	VI	J30	橢円	1.04××0.76×0.15	1.44		SH6?		
SK206	VI	H29	不整橢円	2.24××1.07×0.15	1.62		SH6?		
SK207	VI	Z30	橢円	0.89×0.68×0.14	1.45	弥生後期	SH6?		
SK209	VI	Z30	不整橢円	1.04×0.97×0.25	1.47				
SK214	III	M31	橢円	1.24×0.78×0.13	1.48	弥生後期			
SK215	III	Q30	不整橢円	1.57××0.64×0.08	1.66		木		
SK219	III	L31	不整橢円	1.16×0.58×0.06	1.34		木片		
SK220	VI	Z25	橢円?	0.76××0.63×0.14	1.88	弥生中期中盤	圓状		

第8表 柱穴ほか一覧

記号	調査区	グリッド	平面形状	規模 [丈×幅×高]		底床 [形状]	柱根 [形状]	時期 [出土土器]	底構 遺構	備考	標目
				長	幅						
SP1	I	17	楕円	6.35	× 2.56 × 0.16	2.16	五平				
SP5	I	18	楕円	6.41	× 6.40 × 0.16	2.14					
SP8	I	18	楕円	6.32	× 0.29 × 0.14	2.11					
SP9	I	18	不整地円	6.48	× 0.24 × 0.14	2.11					
SP10	I	18	楕円	6.39	× 0.39 × 0.17	2.23					
SP11	I	19	楕円	6.36	× 0.36 × 0.17	2.23					
SP12	I	19	不整地丸方	1.65	× 0.69 × 0.09	2.28					
SP14	I	65	楕円	6.23	× 0.22 × 0.13	2.27					
SP15	I	66	楕円	6.69	× 0.44 × 0.26	2.12					SB1
SP22	I	15	不整地円	1.00	× 0.75 × 0.33	2.04					
SP23	I	12	楕円	6.47	× 0.40 × 0.16	2.23					
SP24	I	12	不整地円	6.94	× 0.87 × 0.12	2.27					
SP25	I	13	丸方	0.46	× 0.46 × 0.16	2.19					
SP26	I	13	楕円	6.89	× 0.49 × 0.17	2.15					
SP27	I	13	楕円	6.31	× 0.62 × 0.13	2.00	五平				
SP29	I	63	楕円	6.40	× 0.32 × 0.42	2.16	板状				
SP30	I	19	楕円	6.96	× 0.52 × 0.20	2.18	○				SB1
SP31	I	19	○	0.44	× ? × 0.14	2.26	○				SB2
SP32	I	15	楕円	6.96	× 0.90 × 0.42	2.06	円				
SP33	I	15	楕円	6.50	× 0.59 × 0.22	2.24					SB3
SP34	I	15	丸方	0.65	× 0.48 × 0.46	1.95	○				SB4
SP35	I	15	楕円	6.80	× 0.64 × 0.26	2.10	○				SB5
SP36	I	15	楕円	6.33	× 0.16 × 0.12	2.34					SB6
SP37	I	18	楕円	6.22	× 0.21 × 0.14	2.26					
SP38	I	18-JE	楕円	6.64	× 0.62 × 0.20	2.15	○				
SP39	I	18	丸方	0.70	× 0.60 × 0.30	2.18					SB7
SP40	I	15-B	楕円	6.58	× 0.82 × 0.23	2.25	○				SB8
SP41	I	18	楕円	6.62	× 0.82 × 0.16	2.28	○				SB9
SP42	I	15	楕円	6.58	× 0.46 × 0.20	2.24	円				SB10
SP44	I	19	楕円	6.60	× 0.45 × 0.12	2.26					SB11
SP47	I	19	楕円	6.47	× 0.43 × 0.16	2.23	○				SB12
SP48	I	19	楕円	6.32	× 0.32 × 0.15	2.36					
SP53	I	19	楕円	6.60	× 0.44 × 0.18	2.24	○				SB13
SP54	I	19	不整地円	0.66	× 0.55 × 0.15	2.26					
SP55	I	19	楕円	6.46	× 0.40 × 0.18	2.26					SB14
SP56	I	19	楕円	6.33	× 0.21 × 0.09	2.28					SB15
SP61	I	18	楕円	6.44	× 0.29 × 0.14	2.28	○				SB16
SP62	I	18	楕円	6.83	× 0.39 × 0.33	2.23	○				SB17
SP63	I	18	楕円	6.88	× 0.46 × ?	2.26	○				SB18
SP64	I	19	楕円	6.42	× 0.40 × 0.27	2.20					SB19
SP66	I	19	楕円	6.35	× 0.32 × 0.26	2.06					SB20
SP68	I	15	楕円	6.68	× 0.56 × 0.37	2.10	○				SB21
SP72	I	14	楕円	6.32	× 0.32 × 0.16	2.28	円				SB22
SP73	I	14	楕円	6.36	× 0.36 × 0.26	2.24	円				SB23
SP74	I	14	楕円	6.38	× 0.32 × 0.24	2.22	円				SB24
SP75	I	15	楕円	6.44	× 0.30 × 0.16	2.28	円				SB25
SP76	I	15	楕円	6.26	× 0.26 × 0.16	2.26	円				SB26
SP77	I	14	楕円	6.49	× 0.29 × 0.32	2.10	円				SB27
SP78	I	18	楕円	6.36	× 0.34 × 0.16	2.26	円				SB28
SP79	I	18	楕円	6.32	× 0.26 × 0.20	2.19	円				SB29
SP80	I	18	楕円	6.20	× 0.29 × 0.26	2.22	円				SB30
SP81	I	18	楕円	6.36	× 0.29 × 0.16	2.18	円				SB31
SP82	I	18	楕円	6.24	× 0.32 × 0.20	2.12	円				SB32
SP83	I	18	楕円	6.32	× 0.26 × 0.26	2.04	円				SB33
SP84	I	18	楕円	6.26	× 0.24 × 0.22	2.14	円				SB34
SP85	I	19	楕円	6.42	× 0.40 × 0.18	2.21	円				SB35
SP86	I	19	楕円	6.41	× 0.36 × 0.15	2.27	円	○			SB36
SP87	I	19	不整地円	6.42	× 0.33 × 0.17	2.16	円				SB37
SP88	I	14	丸方	0.66	× 0.58 × 0.45	2.02					SB38
SP92	I	14	不整地円	6.64	× 0.48 × 0.26	2.14					SB39
SP94	I	12	楕円	6.47	× 0.34 × 0.16	2.08	五平				
SP95	I	14	○	0.28	× 0.26 × 0.05	1.97	円				SB40
SP96	I	14	楕円	6.32	× 0.27 × 0.26	2.36	円				
SP99	I	14	不整地円	6.66	× 0.60 × 0.30	1.92	円				SB41
SP100	I	14	不整地円	6.74	× 0.72 × 0.34	1.78	円				SB42
SP101	V	19	楕円	0.50	× 0.49 × 0.25	2.17	円				SB43
SP102	I	83	不整地円	6.70	× 0.62 × 0.22	2.18					SB44
SP104	I	83	楕円	6.26	× 0.30 × 0.18	2.24					SB45
SP105	I	82	楕円	6.49	× 0.45 × 0.13	2.18					SB46
SP106	I	83	楕円	6.25	× 0.26 × 0.15	2.31					SB47
SP109	I	65	楕円	6.30	× 0.26 × 0.37	2.06	円				
SP111	I	33	楕円	6.49	× 0.45 × 0.54	1.98	円				
SP112	I	33	○	0.36	× 0.35 × 0.54	1.85	五平				
SP113	I	33	楕円	6.38	× 0.38 × 0.35	2.10	円				

記番	調査区	グリッド	平面形状	規模 [幅×奥]	表面 標高 [形狀]	地盤	時間 [出土土器]	断面 遺構	備考	特徴		
SP114	V	89	楕円	0.85×0.84×0.27	2.14	五平						
SP115	I	83	楕円	0.83×0.80×0.46	2.06	円				第147回		
SP116	I	83	円	0.42×0.31×0.18	2.22	円				第146回		
SP117	I	J3	楕円	0.42×0.39×0.19	2.10	五平						
SP118	I	J2	楕円	0.62×0.43×0.42	2.01	五平						
SP119	I	J2	楕円	0.32×0.30×0.34	2.06	五平						
SP120	I	L3	楕円	0.52×0.40×0.25	2.15							
SP121	I	L3	楕円	0.68×0.60×0.46	2.06	五平						
SP126	I	83	不整地	0.68×0.35×0.56	2.06	五平			出土土器に埋立痕あり			
SP127	I	83	不整地	0.50×0.35×0.56	1.92	五平			SB137			
SP128	I	83	原	0.82×0.48×0.39	2.08	円						
SP129	I	83	原	0.66×0.50×0.32	2.02	板状				第147回		
SP130	I	K-13	楕円	0.66×0.48×0.32	2.02	板状				第147回		
SP131	I	K-4	楕円	0.68×0.42×0.18	2.35					第146回		
SP132	I	K-2	楕円	0.38×0.36×0.42	2.02	半円						
SP134	I	K2	楕円	0.54×0.52×0.32	2.09	五平						
SP136	I	K4	不整地	1.14×0.46×0.22	2.18	○?	○					
SP138	I	L5	楕円	0.49×0.42×0.20	2.26	○						
SP139	I	L4	楕円	0.31×0.30×0.16	2.36	五平			SB6	第146回		
SP142	I	93	楕円	0.48×0.42×0.69	1.53							
SP144	I	J7	楕円	0.46×0.42×0.16	2.22	円						
SP147	I	66	楕円	0.56×0.40×0.22	2.12	○?	○			第152回		
SP148	I	66	楕円	0.50×0.40×0.16	2.36	○?	○			第152回		
SP149	I	66	楕円	0.54×0.49×0.26	2.04	○?	○			第152回		
SP153	V	J10	楕円	0.28×0.26×0.10	2.31							
SP168	I	J7	楕丸方	0.66×0.39×0.68	2.30							
SP169	I	J7	楕円	0.36×0.35×0.07	2.36							
SP170	I	J7	楕円	0.32×0.29×0.12	2.02							
SP180	I	J7	不整地	0.53×0.49×0.09	2.23							
SP189	I	J7	不整地	0.33×0.27×0.09	2.23							
SP172	I	J7	楕円	0.38×0.36×0.29	2.04							
SP184	I	J3	楕円	0.65×0.62×0.29	2.06							
SP185	I	J6	楕円	0.40×0.26×0.25	2.15	五平						
SP189	I	J-47	楕円	0.35×0.29×0.11	2.21							
SP190	I	18	楕円	0.72×0.50×0.26	2.34	○?	○?			第150回		
SP191	I	18	楕円	0.70×0.42×0.20	2.30	○?	○?			第150回		
SP192	I	18	楕円	0.36×0.32×0.16	2.34					SB4-7 SB7の柱穴をSP4で再利用	第151回	
SP193	I	18	楕円	0.27×0.27×0.16	2.22							
SP194	I	18	楕円	0.42×0.25×0.22	2.30						第150回	
SP195	I	15	楕円	0.36×0.35×0.26	2.10						第150回	
SP215	I	83	楕円	0.44×0.42×0.26	2.19						第147回	
SP216	I	83	楕円	0.42×0.32×0.27	2.22	○?	○?				第146回	
SP217	I	83	楕円	0.42×0.22×0.65	1.93	五平						
SP219	I	J4	楕円	0.28×0.22×0.20	2.14						第147回	
SP222	I	83	楕円	0.46×0.30×0.18	2.22						第147回	
SP224	I	82	不整地	0.94×0.69×0.32	2.10	五平						
SP227	I	83	楕円	0.28×0.27×0.24	2.23							
SP229	I	16	楕円	0.33×0.32×0.36	2.30	五平						
SP230	I	16	不整地	0.83×0.61×0.21	2.35							
SP231	I	16	不整地	0.87×0.39×0.27	2.30	○?	○?					
SP238	I	15	楕円	0.45×0.27×0.15	2.36							
SP247	I	14	不整地	0.66×0.64×0.61	2.32						第146回	
SP249	I	14	楕円	0.36×0.27×0.17	2.35	○?	○?					
SP250	I	83	楕円	0.54×0.59×0.22	2.36						第146回	
SP251	I	83	楕円	0.32×0.29×0.22	2.34						第147回	
SP254	I	82	楕円	0.52×0.46×0.29	2.14						第147回	
SP256	I	L3	楕円	0.30×0.28×0.16	2.25						第147回	
SP258	I	L2	楕円	0.51×0.49×0.07	2.19							
SP263	I	19	楕円	0.68×0.50×0.26	2.16						第151・152回	
SP269	I	J10	楕円	0.46×0.40×0.09	2.10							
SP270	I	J12	楕丸方	0.65×0.60×0.14	2.06							
SP271	I	J12	不整地	0.45×0.26×0.28	2.30						SB65	第180回
SP272	I	J12	楕円	0.39×0.37×0.13	2.19							
SP273	I	J12	不整地	0.76×0.62×0.22	2.26						SB65	第180回
SP274	I	J12	楕円	0.29×0.27×0.03	2.12							
SP275	I	J12	楕円	0.31×0.29×0.12	2.11							
SP277	I	J13	不整地	0.44×0.42×0.18	2.04							第173回
SP278	I	J14	楕円	0.44×0.42×0.16	2.02						第170回	
SP280	I	H4	楕円	0.33×0.30×0.16	2.27							
SP281	I	H4	楕円	0.24×0.23×0.16	2.30							
SP283	I	H4	楕円	0.44×0.44×0.12	2.30							
SP285	I	H4	楕円	0.46×0.40×0.19	2.30							
SP286	I	H4	楕円	0.38×0.36×0.20	2.39							
SP293	I	I13	楕円	0.48×0.48×0.22	2.23							
SP294	I	H13	原	0.60×0.41×0.26	2.36							
SP297	I	H12	楕円	0.48×0.39×0.11	2.37							
SP298	I	H12	楕円	0.52×0.50×0.24	2.26	○?	○?					
SP299	I	H12	楕円	0.33×0.25×0.05	2.29							

記番	調査区	グリッド	平面形状	規模 〔長×幅×厚〕		柱體 〔形状〕	縦板	時代 〔出土土器〕	所属 遺構	備考	特徴
				〔単位〕	〔単位〕						
SP208	■	M12	楕円	0.74×0.55×0.11	2.38						
SP212	■	J12	不規則円	0.66×0.42×0.18	2.34						第180回
SP213	■	J12	楕円	0.59×0.49×0.22	2.38						第180回
SP218	■	M13	楕円	0.43×0.35×0.07	2.18	○?					
SP219	■	M15	楕円	0.76×0.49×0.19	2.06						第170回
SP220	■	M16	楕円	0.54×0.39×0.14	2.14						第160回
SP224	■	P15	楕円	0.36×0.35×0.16	2.39						
SP226	■	P16	楕円	0.24×0.22×0.16	2.34	円					
SP227	■	P16	楕円	0.42×0.36×0.16	2.12	五平					第170回
SP228	■	I16	楕円	0.46×0.48×0.16	2.12						板
SP229	■	I16	楕円	0.47×0.46×0.16	2.17	五平					木片
SP233	■	P18	楕円	0.66×0.43×0.16	2.33						
SP236	■	P12	楕円	0.37×0.33×0.16	2.31						
SP237	■	P12	楕円	0.39×0.36×0.11	2.20						
SP241	■	H12	楕円	0.64×0.57×0.28	2.18						
SP242	■	H12	楕円	0.52×0.49×0.28	2.18						
SP245	■	H11	不規則円	1.09×0.55×0.21	2.26						
SP247	■	H11	楕円	0.34×0.34×0.17	2.31						
SP251	■	G10	楕円	0.41×0.39×0.11	2.39						
SP255	■	H10	楕円	0.48×0.44×0.13	2.22						板
SP256	■	G11	楕円	0.34×0.39×0.16	2.24						板・棒
SP258	■	G11	楕円	0.45×0.40~0.15	2.23						
SP259	■	H12	不規則円	0.92×0.69×0.21	2.36						
SP260	■	H11	不規則円	0.74×0.57×0.21	2.28						板・棒
SP261	■	G10	楕円	0.61×0.41×0.15	2.22						板
SP262	■	G10	楕円	0.93×0.56×0.22	2.67	○?					
SP263	■	H12	楕円	1.29×0.72×0.21	2.26	円					年輪年代273.C. (+ α)
SP265	■	P12	楕円	0.41×0.33×0.14	2.26	円					
SP266	■	H11	不規則円	1.05×0.52×0.25	2.23						
SP270	■	H11	楕円	0.64×0.40×0.17	2.31						板
SP271	■	H12	楕円	0.56×0.37×0.13	2.34	○?					
SP272	■	H12	楕円	0.67×0.55×0.24	2.28						棒
SP275	■	H11	楕円	0.41×0.36×0.19	2.29						
SP277	■	I12	楕円	0.66×0.54×0.16	2.36	五平					
SP280	■	H12	楕円	0.66×0.53×0.19	2.26						
SP281	■	H12-13	不規則円	0.96×0.76~0.11	2.38						
SP286	■	I12	楕円	0.34×0.31×0.09	2.39						
SP290	■	J12	楕円	0.40×0.39×0.12	2.30						
SP294	■	J12	楕円	0.32×0.23×0.09	2.07	○?					
SP292	■	J12	楕円	0.39×0.26×0.07	2.08						
SP293	■	J12	楕円	0.34×0.30×0.10	2.09	円					
SP294	■	J13	楕円	0.54×0.52×0.14	1.62						SB46
SP295	■	J13-14	楕円	0.62×0.44×0.15	2.04	○?					年輪年代273.C. (+ α)
SP296	■	H10	楕円	0.63×0.49×0.20	2.26	円					
SP299	■	H14	楕円	0.31×0.36×0.14	2.11	円					
SP300	■	J14	楕円	0.47×0.36×0.16	2.13	円					
SP401	■	I18	楕円	0.38×0.38×0.17	2.07						木片
SP402	■	I15	楕円	0.40×0.36×0.16	2.06	五平					
SP404	■	I18	楕円	0.38×0.36×0.16	2.06	五平					
SP405	■	I15	楕円	0.26×0.28×0.12	2.30	五平					
SP406	■	I16	楕円	0.46×0.44×0.16	2.12	五平					
SP407	■	I16	楕円	0.39×0.24~0.18	2.14	五平					
SP409	■	I16	楕円	0.52×0.36×0.18	2.14	円					
SP411	■	I17	楕円	0.62×0.45×0.15	2.30						棒
SP412	■	I17	不規則円	0.63×0.55×0.15	2.36						板
SP417	■	B16	楕円	0.49×0.42×0.18	2.14						SB44
SP418	■	B16	楕円	0.40×0.32×0.14	2.22						SB44
SP419	■	D17	楕円	0.48×0.36×0.16	2.26	五平					SB44
SP420	■	B13	楕円	0.31~0.31×0.16	2.29						
SP429	■	C16	楕円	0.56×0.40×0.16	2.12	板状					SB44
SP430	■	B12	楕円	0.64~0.63×0.14	2.29						板
SP433	■	G12	楕円	0.69×0.58×0.24	2.22						
SP434	■	H12	楕円	0.43×0.41×0.19	2.20						板・板
SP436	■	H14	楕円	0.60×0.43×0.20	2.31						
SP437	■	H14	楕円	0.51×0.49×0.22	2.29	円					
SP439	■	H14	楕円	0.39×0.31×0.08	2.40	円					
SP439	■	B17	楕円	0.46×0.39×0.10	2.14	五平					
SP445	■	G16	楕円	0.28×0.32×0.17	2.40	○?					
SP446	■	B12	楕円	0.72×0.57×0.24	2.18	○?					
SP453	■	L26	楕円	0.38×0.32×0.19	1.57						網目様の木製品
SP456	■	K27	楕円	0.48×0.31×0.20	1.60	円					SB45
SP459	■	L27	楕円	0.72×0.68×0.30	1.40						SB45
SP460	■	L27	楕円	0.72×0.62×0.40	1.36						SB45
SP462	■	K28	楕円	0.66×0.92×0.13	1.89						SB45
SP464	■	L28	楕円	0.65×0.47×0.20	1.82						SB45
SP465	■	L29	楕円	0.46×0.40×0.22	1.40						SB45
SP466	■	L29-29	楕円	0.62×0.44×0.42	1.34						SB45

記番	測量区	グリッド	平面形状	規格 〔長×幅×厚〕		底面 標高 〔単位 〔形状〕〕	地盤 〔出土地土〕	地質 〔出土地〕	地質 〔出土地〕	備考	説明
				〔単位 〔形状〕〕	〔単位 〔形状〕〕						
SP487	Ⅲ	L28	楕円	0.64×0.52×0.38	1.32			S815	板		第15498
SP488	Ⅲ	L28	楕円	0.74×0.69×0.30	1.42			S815			第15499
SP489	Ⅲ	L29	楕円	0.78×0.72×0.36	1.36			S815			第15500
SP490	Ⅲ	K27-29	楕円	0.64×0.59×0.36	1.34			S817	木片		第16568
SP491	Ⅲ	K26	楕円	0.60×0.52×0.29	1.46			S817	発生後期		第16569
SP492	Ⅲ	K26	楕円	0.71×0.60×0.12	1.62			S817	発生後期		第16570
SP493	Ⅲ	K26	楕円	0.74×0.66×0.08	1.74			S817			第16571
SP494	Ⅲ	K26	不規則円	0.72×0.50×0.30	1.32			S817	発生後期		第16572
SP495	Ⅲ	K26	楕円	0.46×0.40×0.16	1.46			S817			第16573
SP496	Ⅲ	K26	楕円	0.46×0.40×0.34	1.32	○		S817	発生後期		第16574
SP497	Ⅲ	K26	楕円	0.46×0.40×0.16	1.45			S817	発生後期		第16575
SP478	Ⅲ	L28	楕円	0.48×0.42×0.14	1.58	五平					
SP479	Ⅲ	L27	楕円	0.60×0.60×0.38	1.36			S818	発生後期		第17226
SP480	Ⅲ	K26	楕円	0.59×0.54×0.7	半円						
SP481	Ⅲ	K28	楕円	0.46×0.42×0.22	1.44			S817			第17227
SP484	Ⅲ	M-928	楕円	0.50×0.46×0.31	1.44	五平					
SP485	Ⅲ	M-928	楕円	0.54×0.49×0.12	1.61	五平					
SP486	Ⅲ	L28	楕円	0.48×0.42×0.14	1.52			S816			第15459
SP488	Ⅲ	M29	楕円	0.50×0.48×0.18	1.62			S817	木片		第17228
SP489	Ⅲ	M29	楕円	0.35×0.29×0.09	1.61			S817	柱列2		第16539
SP490	Ⅲ	K26	楕円	0.42×0.40×0.9	五平			S817	柱列2		第16540
SP495	Ⅲ	K26	楕円	0.39×0.38×0.9	五平			S817			第16541
SP494	Ⅲ	K26	楕円	0.32×0.23×0.7	○			S817	年齢年代133B.C. (+ α)		
SP496	Ⅲ	K26	楕円	0.36×0.29×0.16	2.00	五平		S817	柱列2		第16542
SP497	Ⅲ	L25	楕円	0.37×0.36×0.10	1.43						木片
SP500	Ⅲ	K26	楕円	0.54×0.52×0.32	1.39						
SP501	Ⅲ	K26	楕円	0.36×0.33×0.08	1.37			S815?			
SP502	Ⅲ	K27	楕円	0.47×0.38×0.06	1.66				発生後期		
SP505	IV	A25	楕円	0.96×0.82×0.26	1.94	半円			発生後期		
SP507	IV	A23	楕円	0.70×0.57×0.05	2.09				発生後期		
SP514	IV	Z20	楕円	0.74×0.60×0.15	1.91				発生中期後葉		
SP521	IV	C21	楕円	0.87×0.80×0.17	2.06				発生後期	発生前歴土器	
SP522	IV	C21	楕円	0.64×0.62×0.26	1.95				発生後期		
SP525	IV	D22	楕円	0.66×0.51×0.13	2.31				発生後期		
SP526	IV	D22	楕円	0.69×0.66×0.08	2.30						
SP527	IV	C22	楕円	0.61×0.59×0.11	2.18				発生中期後葉		
SP529	IV	C21	楕円	1.11×0.60×0.36	1.80					木片	
SP530	IV	E20	楕円	1.29×0.79×0.13	2.22						
SP532	IV	A-923	楕円	0.70×0.70×0.14	2.06			S817	発生後期		第16109
SP537	IV	E26	楕円	0.65×0.43×0.14	2.04					棒錐	
SP538	IV	E26-27	楕円	0.63×0.61×0.25	1.75				棒錐石斧		
SP541	IV	E26	楕円	0.65×0.55×0.17	2.04				発生中期中葉		
SP543	IV	E25	楕円	0.58×0.49×0.5	2.04				発生前歴	発生前歴土器	
SP544	IV	E25	楕円	0.67×0.56×0.07	1.90				発生前歴		
SP547	IV	E20	楕円	0.77~0.69~0.19	2.26				発生後期		
SP549	IV	A19-25	不規則円	0.78×0.60×0.14	1.88	円					
SP554	IV	P27	楕丸	0.58×0.58×0.19	1.74				発生後期		
SP555	IV	Z21	楕円	0.46×0.44×0.12	1.76	円		S820			第16106
SP556	IV	Z21	楕円	0.78×0.82×0.30	1.92	円		S820			第16107
SP557	IV	Z21	楕円	1.08×0.70×0.14	1.88	円		S820	圓形突出さず		第16108
SP558	IV	Z20	楕円	0.38×0.34×0.3	1.74	円		S820			第16109
SP559	IV	H25	楕円	0.78×0.70×0.36	1.66	半円		S825	年齢年代147B.C. (+ α)		第16059
SP560	IV	H25	楕円	0.96×0.60×0.18	1.72			S825			第16060
SP561	IV	H25	楕円	0.74×0.61×0.24	1.62	五平		S825			第16061
SP562	IV	H25	楕円	1.04×0.76×0.22	1.66	五平		S825			第16062
SP563	IV	H25	楕円	1.00×0.70×0.30	1.76	五平		S825			第16063
SP564	IV	H25	楕円	0.81×0.56×0.22	1.74	五平		S825			第16064
SP565	IV	H26	楕円	0.81×0.62×0.24	1.70	五平		S825			第16065
SP566	IV	H25-26	楕円	0.64×0.22~0.18	1.72	半円		S825	年齢年代133B.C. (+ α)		第16066
SP567	IV	H25	楕円	0.64×0.56×0.32	1.52	半円		S825	年齢年代143B.C. (+ α)		第16067
SP568	IV	G25	楕円	0.64×0.60×0.16	1.66	五平		S825			第16068
SP569	IV	E-928	楕円	0.81×0.56×0.26	1.62	五平		S825	年齢年代232B.C. (+ α)		第16069
SP570	IV	K25	楕円	0.72×0.44×0.18	1.64	五平		S825	年齢年代230B.C. (+ α)		第16070
SP571	IV	H24	楕円	0.44×0.41×0.24	1.64	五平					
SP572	IV	G25	楕円	0.98×0.52×0.28	1.38			S825	木片		第16102
SP573	IV	G25	楕円	0.92×0.58×0.18	1.64			S825	木片・楕子		第16103
SP574	IV	G25-26	不規則円	0.98×0.74×0.28	1.62			S825			第16104
SP575	IV	G25	楕円	0.40×0.36×0.24	1.64	○		S825			第16105
SP576	IV	G25	楕円	0.48×0.46×0.40	1.50			S825			第16106
SP577	IV	G25	楕円	0.48×0.44×0.18	1.64			S825			第16107
SP578	IV	G25	楕円	0.56×0.36×0.22	1.86			S825	柱列3		第16108
SP579	IV	G25	楕円	0.40×0.38×0.18	1.88			S825	柱列3		第16109
SP580	IV	G25	楕円	0.64×0.32×0.10	1.94			S825	柱列3		第16110
SP581	IV	G25	楕円	0.40×0.38×0.28	1.84			S825	柱列3		第16111
SP582	IV	G25	楕円	0.56×0.44×0.30	1.90			S825	柱列3		第16112
SP583	IV	G25	楕円	0.42×0.38×0.24	1.66			S825	柱列3		第16113
SP584	IV	G25	楕円	0.42×0.38×0.24	1.69			S825	柱列3		第16114

記番	調査区	グリッド	平面形状	規模 [長×幅×厚]	表面 標高	地盤 [形状]	確認	時代 [出土土器]	所属 遺構	備考	特徴
SP985	IV	G26	楕円	0.83×0.50×0.24	1.63	○					
SP986	IV	G26	楕円	0.82×0.52×0.18	1.68						第16358
SP987	IV	G26	楕円	0.64×0.50×0.18	1.69						第16359
SP988	IV	G26	楕円	0.48×0.45×0.22	1.62						第16360
SP989	IV	G26	楕円	0.66×0.50×0.18	1.54						第16361
SP990	IV	G26	楕円	0.78×0.50×0.18	1.64						第16362
SP991	IV	G26	楕円	0.54×0.45×0.22	1.70						第16363
SP992	IV	G26	楕円	0.38×0.34×0.34	1.54	五平					第16364
SP993	IV	G26	楕円	0.54×0.42×0.26	1.56	五平					第16365
SP994	IV	G26	円	0.47×0.36×0.24	1.56	円					第16366
SP995	IV	G26	楕円	0.36×0.36×0.26	1.56						第16367
SP996	IV	G26	楕円	0.38×0.36×0.24	1.56						第16368
SP997	IV	G26	楕円	0.48×0.48×0.26	1.66	五平					第16369
SP998	IV	G26	不規則円	0.90×0.66×0.32	1.66	五平					第16370
SP999	IV	G26	円	0.36×0.32×0.26	1.68						第16371
SP900	IV	G26	楕円	0.56×0.48×0.18	1.70						第16372
SP901	IV	G26	楕円	0.46×0.49×0.24	1.69	五平					第16373
SP902	IV	G26	楕円	0.34×0.32×0.10	1.72						第16374
SP903	IV	G26	円	0.36×0.32×0.18	1.66						第16375
SP904	IV	G26	楕円	0.26×0.30×0.06	1.72						第16376
SP905	IV	H26	楕円	0.42×0.40×0.16	1.72						第16377
SP906	IV	G26	楕円	0.30×0.28×0.08	1.72						第16378
SP907	IV	G26	楕円	0.44×0.29×0.17	1.72						第16379
SP908	IV	G26	楕円	0.62×0.64×0.28	1.48						第16380
SP909	IV	G27	楕円	0.72×0.82×0.21	1.62						第16401
SP910	IV	G27	楕円	0.56×0.50×0.28	1.56						第16402
SP911	IV	G26	楕円	0.60×0.50×0.28	1.56						第16403
SP912	IV	G27	楕円	0.60×0.50×0.26	1.56						第16404
SP913	IV	G27	楕円	0.52×0.50×0.26	1.42						第16405
SP914	IV	H26	楕円	0.56×0.50×0.24	1.60	○					第17050
SP915	IV	H26	楕円	0.68~0.70×0.50~0.26	1.60	○					第17051
SP916	IV	H26	楕円	0.96×0.60×0.26	1.62	○					第17052
SP917	IV	G27	楕円	0.72×0.62×0.15	1.66	五平					木片
SP918	IV	G27	楕円	0.88×0.72×0.23	1.61	○					第20050
SP920	IV	J27	楕円	0.87×0.50×0.27	1.62						
SP934	IV	H26	楕円	0.44×0.39×0.19	1.76						
SP935	IV	G27	原	1.02×0.82×0.18	1.68	○					第20052
SP938	IV	H26	楕円	0.60×0.50×0.19	1.67	円					
SP939	IV	H26	楕円	0.65×0.58×0.22	1.62						
SP940	IV	G27	楕円	0.67×0.62×0.23	1.57	○					第20053
SP943	IV	H27	楕円	0.60×0.54×0.28	1.58	円?					
SP945	IV	H27	楕円	0.52×0.48×0.22	1.62						
SP955	IV	G21~26	楕円	0.80×0.80×0.20	1.62						
SP956	IV	G26	楕円	0.44×0.43×0.14	1.72						
SP957	IV	G26	楕円	0.60~0.65×0.22~0.22	1.68						
SP958	IV	G26	楕円	1.82×0.94×0.27	1.59						第17053
SP959	IV	J28	不規則円	0.68×0.64×0.21	1.59						断面
SP961	IV	K26	楕円	0.56×0.44×0.44	1.44	円					第15050
SP962	IV	K26	楕円	0.44×0.42×0.46	1.42	円					第16050
SP964	IV	K26~27	楕円	0.65×0.50×0.35	1.46	円					第15052
SP965	IV	K27	楕円	0.66×0.51×0.50	1.52	円					第15050
SP966	IV	K27	不規則円	0.62×0.49×0.30	1.48	円					第15050
SP967	IV	K27	楕円	0.58×0.38×0.39	1.44	円					第14050
SP968	IV	I26	楕円	0.48×0.33×0.18	1.65	半円	○				
SP970	IV	H28	楕円	0.74×0.68×0.14	1.75						
SP971	IV	H28	楕円	0.59×0.56×0.22	1.70						
SP972	IV	I28	楕円	0.44×0.34×0.12	1.72						
SP973	IV	H27	楕円	0.39×0.39×0.06	1.63						
SP977	IV	I27	楕円	0.62×0.59×0.18	1.72						
SP979	IV	J28	楕円	1.05×0.62×0.27~0.27	1.57						
SP981	IV	I~J28	楕円	0.74×0.66×0.21	1.57						
SP984	IV	J28	楕円	1.13×0.61×0.16	1.68						
SP987	IV	J28	楕円	0.68×0.62×0.20	1.68						
SP988	IV	J28	楕円	0.41×0.39×0.24	1.66						
SP989	IV	I26	楕丸	0.52×0.48×0.20	1.50	椭状					第15050
SP990	IV	H27	楕丸	0.34×0.34×0.12	1.58	五平					第15050
SP991	IV	H27	楕丸	0.46×0.32×0.14	1.58	五平					第15050
SP992	IV	H26	楕丸	0.52×0.40×0.30	1.44	五平					第15050
SP993	IV	H26	楕丸	0.46×0.36×0.16	1.54						
SP994	IV	H27	楕丸	0.40×0.36×0.12	1.60						
SP995	IV	H27	楕丸	0.48×0.42×0.26	1.45	五平					第15050
SP996	IV	H27	楕丸	0.46×0.46×0.36	1.42	五平					第15050
SP997	IV	H27	楕丸	0.56×0.42×0.36	1.42	五平					第15050
SP998	IV	H27	楕丸	0.62×0.42×0.40	1.40	五平					第15050
SP999	IV	H27	楕丸	0.58×0.40×0.42	1.48	五平					第15050
SP1000	IV	H27	楕丸	0.46×0.36×0.32	1.54	五平					第15050
SP1001	IV	H27	楕丸	0.56×0.41×0.32	1.54	五平					第15050

記番	測量区	グリッド	平面形状	規格 〔長×幅×厚〕		底面 〔形狀〕	柱體 〔形狀〕	壁面 〔出土土器〕	柱頭 〔形狀〕	柱脚 〔形狀〕	備考	説明
				高さ	幅							
SP702	IV	J-227	楕円	0.68×0.46×0.30	1.54	五平						第16880
SP703	IV	J-227	楕円	0.82×0.45×0.28	1.54	五平						第16881
SP704	IV	J-227	不規則円	0.54×0.42×0.25	1.62	半円						第16882
SP705	IV	J-227	楕円	0.90×0.40×0.30	1.58							第16883
SP706	IV	J-227	楕円	1.07×0.61×0.32	1.56	円						第16884
SP707	IV	J-227	不規則円	0.94×0.70×0.29	1.60							第16885
SP708	IV	J-227	楕円	0.67×0.64×0.26	1.58							第16886
SP709	IV	J-227	楕円	0.78×0.70×0.26	1.56							第16887
SP710	IV	J-227	不規則円	0.78×0.70×0.26	1.56							第16888
SP711	IV	J-227	楕円	0.92×0.80×0.20	1.62							第16889
SP712	IV	J-227	楕円	0.74×0.70×0.22	1.58	円						第16890
SP713	IV	J-227	楕円	0.94×0.76×0.24	1.56	円						第16891
SP714	IV	J-227	楕円	0.97×0.76×0.19	1.60						木片	
SP715	IV	J-227	楕円	0.86×0.69×0.25	1.62							
SP716	IV	J-227	楕円	0.94×0.69×0.16	1.76	五平						第16799
SP717	IV	J-227	楕円	0.34×0.29×0.16	1.72	五平						第16700
SP718	IV	J-227	楕円	0.36×0.29×0.16	1.68	五平						第16798
SP719	IV	J-225	楕円	0.36×0.32×0.19	1.64	五平						第16689
SP720	IV	J-225	円	0.34×0.34×0.16	1.65	楕状						第16690
SP721	IV	J-225	楕円	0.40×0.36×0.26	1.62	五平						第16691
SP722	IV	J-425	不規則円	0.66×0.54×0.24	1.64	五平						第16702
SP723	IV	J-226	楕円	0.34×0.24×0.14	1.60	五平						第16589
SP724	IV	J-226	楕円	0.43×0.25×1.6	1.64	五平						第16590
SP725	IV	J-226	楕円	0.36×0.34×1.4	1.70							第16591
SP726	IV	J-227	楕円	0.28×0.16×0.08	1.88	五平						第16592
SP727	IV	J-227	圓孔方	0.34×0.21×0.12	1.88							第16593
SP728	IV	J-226-27	楕円	0.36×0.22×0.20	1.76							第16594
SP729	IV	J-224	楕円	0.48×0.36×0.16	1.74							第17000
SP730	IV	J-224	楕円	0.54×0.40×0.16	1.76							第17001
SP731	IV	J-225	楕円	0.60×0.40×0.16	1.76							第17002
SP735	IV	J-224	楕円	0.49×0.22×0.15	1.75							第17006
SP736	IV	J-224	楕円	0.58×0.40×0.12	1.78							第17007
SP738	IV	J-224	楕円	0.36×0.26×0.12	1.92							第17400
SP739	IV	J-224	楕円	0.90×0.66×0.11	1.86							
SP740	IV	J-223	卵	0.75×0.67×0.12	1.79						木製品(角切り材)	
SP741	IV	J-224	円	0.64×0.86×0.12	1.78							第16899
SP743	IV	K-235	楕円	0.42×0.41×0.17	1.76							
SP745	IV	K-235	楕円	0.35×0.34×0.06	1.79							
SP752	IV	J-225	楕円	0.57×0.47×0.12	1.79							
SP752	IV	J-226	楕円	0.62×0.43×0.19	1.68						木片	
SP759	IV	J-226	楕円	0.36×0.29×0.19	1.70							
SP760	IV	J-226	楕円	0.36×0.36×0.09	1.79							
SP764	IV	J-226	楕円	0.53×0.35×0.16	1.71							
SP768	IV	J-226	楕円	0.51×0.49×0.07	1.75							
SP769	IV	J-226	楕円	0.31×0.24×0.22	1.61							
SP770	IV	J-227	楕円	0.34×0.31×0.21	1.63							
SP772	IV	J-224	楕円	0.33×0.31×0.07	1.85							
SP775	IV	J-227	楕円	0.47×0.43×0.18	1.66							
SP779	IV	J-227	楕円	0.68×0.44×0.18	1.71							
SP781	IV	K-224	楕円	0.26×0.30×0.16	1.76	五平						
SP782	IV	J-228-29	楕円	0.44×0.42×0.16	1.62	円						第16100
SP784	IV	J-228	楕円	0.38×0.26×0.16	1.68	五平						
SP786	IV	H-208	楕円	1.41～1.49×0.92～0.23	1.68							
SP797	IV	J-223	楕円	0.71×0.59×0.23	1.94	円					柱體の裏面に板打ち込み留定	
SP798	IV	J-228	楕円	0.62×0.42×0.36	1.56	五平						第16455
SP799	IV	J-228	楕円	0.60×0.47×0.22	1.62							第16456
SP799	IV	J-228	楕円	0.58×0.55×0.18	1.62							第16457
SP791	IV	J-228	楕円	0.61×0.48×0.12	1.70							
SP792	IV	J-228	楕円	0.64×0.62×0.22	1.62							第16458
SP793	IV	K-236	楕円	0.47×0.43×0.22	1.67							
SP795	IV	J-228-29	楕円	0.68×0.58×0.20	1.62	円						第16101
SP796	IV	J-227	楕円	0.55×0.42×0.16	1.75							
SP797	IV	J-227	楕円	0.46×0.50×0.18	1.74							第17401
SP798	IV	J-227	楕円	0.61×0.49×0.20	1.70							第17402
SP799	IV	J-227	楕円	0.60×0.41×0.34	1.64							第17403
SP801	IV	J-227	楕円	0.37×0.36×0.11	1.77							
SP802	IV	J-227	楕円	0.64×0.59×0.31	1.50							
SP803	IV	J-227	楕円	0.64×0.49×0.21	1.64	五平						
SP803	IV	J-227	楕円	0.55×0.55×0.20	1.63							
SP807	IV	J-227	楕円	0.37×0.32×0.16	1.63	五平						
SP808	IV	P-227	円	0.37×0.37×0.26	1.63							
SP809	IV	P-227	楕円	0.64×0.60×0.31	1.50							
SP810	IV	J-227	円	0.56×0.48×0.26	1.62	円						第200回
SP811	IV	J-227	楕円	0.54×0.44×0.26	1.58	円						第165回
SP812	IV	J-228	楕円	0.48×0.48×0.26	1.68	五平						第165回
SP813	IV	J-228	卵	0.55×0.59×0.23	1.62							第165回
SP814	IV	J-228	円	0.46×0.46×0.16	1.78	円						第165回

記号	調査区	グリッド	平面形状	規模 [奥×幅×厚]		表面 標高 [m]	地盤 [形状]	確認	時期 [出土土器]	箇所 遺構	備考			
				[奥]	[幅]	[厚]								
SP916	IV	128	円	0.28~>0.28~>0.20	1.62	円				S833	"C年代 80~122calAD(920) 136~143calAD(930)	第165回		
SP917	IV	129	楕円	0.21~>0.29~>0.09	1.59		○							
SP918	IV	127	楕円	0.44~>0.41~>0.17	1.65				寄生後期					
SP919	IV	127	楕円	0.37~>0.39~>0.24	1.59	円								
SP920	IV	128	楕円	0.54~>0.60~>0.25	1.62	円								
SP921	IV	128	楕円	0.50~>0.44~>0.28	1.62	円				S833	"C年代測定子面試料	第165回		
SP924	IV	128	楕円	0.92~>0.79~>0.22	1.65				寄生後期					
SP925	IV	128	楕円	0.96~>0.94~>0.07	1.64				板					
SP927	IV	J27	不整地円	0.60~>0.55~>0.18	1.66	円								
SP928	IV	J28	楕円	0.45~>0.38~>0.17	1.70				寄生中期後期					
SP929	IV	J28	楕円	0.48~>0.34~>0.17	1.84				寄生後期					
SP930	IV	J28	楕円	0.66~>0.64~>0.9		円				木片				
SP932	IV	J27~28	楕円	0.46~>0.41~>0.26	1.66				寄生後期					
SP934	IV	J28	楕円	0.40~>0.36~>0.25	1.64				寄生後期					
SP935	IV	J28	楕円	0.65~>0.57~>0.24	1.65				寄生中期後期					
SP936	IV	J28	楕円	0.57~>0.52~>0.17	1.67				寄生後期					
SP940	IV	J24	楕円	0.48~>0.46~>0.18	1.80				S852		第174回			
SP944	IV	J29	楕円	0.58~>0.48~>0.18	1.75	五平								
SP945	IV	J29	楕円	0.42~>0.39~>0.13	1.61									
SP946	IV	J28	楕円	0.56~>0.47~>0.14	1.65				寄生後期					
SP947	IV	J28	楕円	0.66~>0.56~>0.20	1.54				S831		第164回			
SP950	IV	J28	楕円	0.80~>0.44~>0.11	1.65									
SP952	IV	J28	楕円	0.42~>0.26~>0.24	1.48				S831		第164回			
SP959	IV	J27	楕円	0.46~>0.44~>0.24	1.65				板					
SP960	IV	J27	楕円	0.79~>0.72~>0.18	1.63									
SP961	IV	J27	楕円	0.28~>0.24~>0.19	1.70				寄生後期					
SP964	IV	K20	楕円	0.42~>0.39~>0.13	1.65	円			寄生後期					
SP965	IV	K20	楕円	0.54~>0.54~>0.10	1.60				寄生後期	板				
SP966	IV	K20	不整地円	0.56~>0.29~>0.11	1.57				寄生中期					
SP971	IV	J28	楕円	0.33~>0.29~>0.18	1.65		○							
SP972	IV	J28	楕円	0.66~>0.46~>0.24	1.61				寄生後期					
SP979	IV	P27	楕円	0.31~>0.30~>0.19	1.73				寄生後期	木片				
SP980	VI	E20	楕円	0.27~>0.21~>0.09	2.40				古墳後期					
SP985	VI	C28	楕円	0.45~>0.39~>0.08	1.72		○			年輪年代194.B. (+ α)				
SP986	VI	P29	楕円	0.65~>0.51~>0.33	1.38	五平								
SP987	VI	P29	楕円	0.40~>0.39~>0.32	1.39	五平								
SP991	VI	B-129	楕円	0.94~>0.74~>0.26	1.81				寄生後期					
SP992	VI	H29	不整地円	0.47~>0.31~>0.12	1.72				寄生後期					
SP993	VI	H29	楕円	0.72~>0.68~>0.31	1.53				寄生後期					
SP994	VI	H29	不整地円	0.51~>0.50~>0.25	1.58		○		S88		第191回			
SP995	VI	H29	屏	0.92~>0.74~>0.08	1.69				寄生後期					
SP997	VI	H29	楕円	0.49~>0.35~>0.19	1.61				寄生後期					
SP998	VI	H29	不整地円	0.61~>0.57~>0.20	1.64				寄生後期	杭				
SP999	VI	H29	楕円	0.69~>0.46~>0.26	1.49				寄生後期					
SP901	VI	H29	不整地円	0.38~>0.23~>0.26	1.48				寄生後期					
SP903	VI	H29	楕円	1.22~>0.78~>0.14	1.65				寄生後期					
SP908	VI	C28	不整地円	0.63~>0.38~>0.08	1.88				弧形					
SP909	VI	P29	不整地円	0.66~>0.54~>0.29	1.46				寄生後期	S862		第176回		
SP911	VI	H29	楕円	0.49~>0.48~>0.32	1.43		○		S867-87		第191回			
SP913	VI	H29	楕円	0.40~>0.31~>0.23	1.59		○		S88			第194回		
SP914	VI	H29	不整地円	0.62~>0.61~>0.27	1.44		○		S88	柱跡?		第191回		
SP915	VI	H29	不整地円	0.69~>0.56~>0.17	1.63		○		S88			第191回		
SP916	VI	H29	不整地円	0.50~>0.46~>0.26	1.59		○		S867			第1905回		
SP918	VI	H29	楕円	0.36~>0.33~>0.08	1.69				寄生後期	S867		第1877回		
SP919	VI	H29	不整地円	0.56~>0.45~>0.26	1.54	五平				S88				
SP920	VI	H29	楕円	0.32~>0.29~>0.18	1.64		○			S88				
SP923	VI	H29	楕円	0.56~>0.45~>0.19	1.58		○		S88			第1865回		
SP924	VI	H29	不整地円	0.53~>0.46~>0.26	1.46		○		S88			第1865回		
SP925	VI	H29	不整地円	1.64~>0.69~>0.19	1.63				寄生後期	S88				
SP927	VI	H29	楕円	0.57~>0.56~>0.20	1.50		○		S867	年輪年代1878.C. (+ α)		第1905回		
SP928	VI	H29	楕円	0.40~>0.36~>0.16	1.48		○		S88			第1865回		
SP929	VI	H29	楕円	0.60~>0.62~>0.19	1.61		○		S868	年輪年代1844.B. (找括年式)		第1865回		
SP930	VI	H29	楕円	0.70~>0.34~>0.36	1.54	円			S868			第1813回		
SP931	VI	H29	不整地円	0.78~>0.70~>0.24	1.43		○		S88			第1913回		
SP932	VI	H29	楕円	0.36~>0.26~>0.26	1.43		○		S88			第1913回		
SP933	VI	H29	楕円?	0.44~>0.39~>0.15	1.55		○		S88			第1865回		
SP934	VI	H29	円	0.44~>0.40~>0.21	1.45		○		S88			第1865回		
SP935	VI	H29	楕円	0.59~>0.41~>0.25	1.42		○		S88			第1905回		
SP936	VI	H29	楕円	0.51~>0.45~>0.15	1.50		○		寄生後期	S88		第1905回		
SP937	VI	H29	楕円	0.68~>0.51~>0.22	1.50		○		S88			第1865回		
SP938	VI	H29	楕円	0.51~>0.44~>0.16	1.58				S88			第1905回		
SP939	VI	H29	楕円	0.41~>0.39~>0.18	1.56		○		S88			第1865回		
SP940	VI	H29	不整地円	0.74~>0.65~>0.17	1.89	円			S867-87			第1933回		
SP942	VI	H29	楕円	0.62~>0.50~>0.18	1.64		○		S88	年輪年代188.C. (+ α)		第1933回		
SP943	VI	H29	不整地円	0.62~>0.52~>0.22	1.45		○		S867-87			第1933回		
SP945	VI	H29	楕円丸方	0.69~>0.63~>0.40	1.31		○		S88			第1865回		

記番	調査区	グリッド	平面形状	規模 [長×幅×厚]	表面 標高	性質 [形状]	磚板	地質 [出土土層]	西溝 遺構	参考	特記
SP946	VI	W89	不整地円	0.89×0.85×0.30	1.41		○		S88		第194回
SP947	VI	W89	楕円	0.88×0.34×0.24	1.86	五平			S88		第194回
SP948	VI	W89	不整地円	0.86×0.49×0.31	1.41		○		S88?		第192回
SP949	VI	W89	不整地円	0.45×0.43～0.18	1.62		○		S88?		第192回
SP950	VI	H01	楕円	0.30×0.37×0.29	1.37	五平			S88?		第194回
SP951	VI	W89	楕円	0.60×0.63×0.37	1.40		○		S88?		第194回
SP952	VI	W89	楕円	0.35×0.27～0.13	1.64				S88?		第194回
SP953	VI	W89	楕円	0.40×0.39×0.12	1.49						
SP954	VI	W89	楕円	0.50×0.41×0.16	1.32						
SP955	VI	Z31	不整地丸方	0.53×0.41×0.24	1.46	五平			S88?		第181回
SP956	VI	Z31	楕円	0.35×0.31×0.14	1.54	五平			S88?		第181回
SP957	VI	Z31	楕円	0.41×0.41×0.07	1.55	五平			S88?		第180回
SP958	VI	H01	不整地円	0.66×0.36～0.28	1.34	五平			S88?		第181回
SP959	VI	Z31	楕円	0.36×0.33×0.23	1.33	円					
SP960	VI	Z31	楕円	0.28×0.27×0.20	1.42		○		S88		第196回
SP961	VI	Z30	楕円	0.22×0.26×0.16	1.58				S88?		第180回
SP962	VI	Z30	楕円	0.46×0.42×0.20	1.48		○		S88		第180回
SP963	VI	Z31	楕円	0.34×0.31×0.18	1.55				S88?		第181回
SP964	VI	Z31	不整地円	0.62×0.87×0.26	1.32						
SP965	VI	Z31	不整地円	0.44×0.25×0.20	1.38						
SP966	VI	Z31	不整地円	0.56×0.49×0.17	1.41						
SP967	VI	Z31	楕円	0.58×0.52×0.34	1.47				S88?		第179回
SP968	VI	Z31	楕円	0.54×0.49×0.26	1.49				S88?		第179回
SP969	VI	Z30	楕円	0.36×0.26×0.11	1.71						
SP970	VI	Z31	楕円	0.32×0.24×0.16	1.46	円			S88		第180回
SP971	VI	Z30	楕円	0.46×0.40×0.14	1.35				S88?		第179回
SP972	VI	Z30	楕円	0.36×0.30×0.16	1.36				S88		第179回
SP973	VI	Z30	楕円	0.40×0.37×0.11	1.64				S88		第179回
SP974	VI	Z31	楕円	0.89×0.64×0.68	1.80		○				
SP975	VI	Z31	楕円	0.45×0.25×0.09	1.23						
SP976	VI	Z31	楕円	0.56×0.49×0.17	1.41						
SP977	VI	Z31	楕円	0.58×0.52×0.34	1.47				S88?		第179回
SP978	VI	Z31	楕円	0.54×0.49×0.26	1.49				S88?		第179回
SP979	VI	Z30	楕円	0.36×0.26×0.11	1.71						
SP980	VI	Z31	楕円	0.32×0.24×0.16	1.46	円			S88		第180回
SP981	VI	Z30	楕円	0.46×0.40×0.14	1.35				S88?		第179回
SP982	VI	Z30	楕円	0.36×0.30×0.16	1.36				S88		第179回
SP983	VI	Z30	楕円	0.40×0.37×0.11	1.64				S88		第179回
SP984	VI	Z31	不整地円	0.62×0.87×0.26	1.32						
SP985	VI	Z31	不整地円	0.44×0.25×0.20	1.38						
SP986	VI	Z31	不整地円	0.56×0.49×0.17	1.41						
SP987	VI	Z31	楕円	0.58×0.52×0.34	1.47				S88?		第179回
SP988	VI	Z31	楕円	0.54×0.49×0.26	1.49				S88?		第179回
SP989	VI	Z30	楕円	0.36×0.26×0.11	1.71						
SP990	VI	Z31	楕円	0.32×0.24×0.16	1.46	円			S88		第180回
SP991	VI	Z30	楕円	0.46×0.40×0.14	1.35				S88?		第179回
SP992	VI	Z30	楕円	0.36×0.30×0.16	1.36				S88		第179回
SP993	VI	Z30	楕円	0.40×0.37×0.11	1.64				S88		第179回
SP994	VI	Z30	楕円	0.36×0.30×0.16	1.36				S88		第179回
SP995	VI	Z30	楕円	0.40×0.37×0.11	1.64				S88		第179回
SP996	VI	Z30	楕円	0.45×0.40×0.16	1.36				S88		第179回
SP997	VI	Z31	楕円	0.40×0.37×0.11	1.64				S88		第179回
SP998	VI	Z31	不整地円	0.62×0.87×0.26	1.32						
SP999	VI	Z31	不整地円	0.44×0.25×0.20	1.38						
SP1000	VI	Z31	不整地円	0.56×0.49×0.17	1.41						
SP1001	VI	Z31	楕円	0.58×0.52×0.34	1.47				S88?		第179回
SP1002	VI	Z30	楕円	0.50×0.38×0.19	1.52				S88		第179回
SP1003	VI	Z30	楕円	0.47×0.39×0.18	1.51				S88		第179回
SP1004	VI	Z30	楕円	0.42×0.40×0.16	1.40				S88		第179回
SP1005	VI	Z30	楕円	0.46×0.42×0.20	1.41	五平			S88		第179回
SP1006	VI	Z30	楕円	0.42×0.40×0.16	1.42				S88		第179回
SP1007	VI	Z30	楕円	0.42×0.40×0.16	1.42	五平			S88		第179回
SP1008	VI	Z30	楕円	0.42×0.40×0.16	1.42	五平			S88		第179回
SP1009	VI	Z30	楕円	0.42×0.40×0.16	1.42	五平			S88		第179回
SP1068	VI	Z30	楕円	0.42×0.40×0.16	1.42	五平			S88		第179回
SP1069	VI	Z30	楕円	0.42×0.							

記番	調査区	グリッド	平面形状	規模 〔長×幅×厚〕		表面 処理	形態 〔形状〕	確認	時期 〔出土土器〕	所属 遺構	参考	特徴
				〔長×幅〕	〔厚〕							
SP1065	VI	K28	楕円	0.26×0.31×0.21	1.66	五平						
SP1067	VI	J20	不整楕円	0.80×0.34×0.16	1.64		○			S866		第180回
SP1068	VI	J21	不整楕円	0.70×0.66×0.27	1.43					S867	木片	第187回
SP1072	VI	A20	楕円	0.52×0.29×0.13	1.66					S868	竹筒	
SP1072	VI	A20	楕円	0.36×0.36×0.24	1.17					S869		
SP1074	VI	J20	楕円	0.29×0.27×0.21	1.66		○			S869		第196回
SP1075	VI	J20	楕円	0.32×0.31×0.25	1.36		○			S869		第198回
SP1076	VI	J20	楕円	0.42×0.42×0.15	1.61	墨						
SP1077	VI	J20	楕円	0.24×0.21×0.16	1.46	五平						
SP1081	VI	J20	不整楕円	0.68×0.63×0.18	1.64		○			S867		第193回
SP1075	VI	L20	楕円	0.72×0.71×0.32	1.43					S868		第191回
SP1082	VI	J20	楕円	0.40×0.34×0.26	1.40	五平				S866		第179回
SP1083	VI	J20	不整楕円	0.49×0.31×0.45	1.37		○			S869		第193回
SP1085	VI	H21	楕円	0.36×0.32×0.64	1.61	丙						
SP1086	VI	H21	楕円	0.32×0.26×0.7	五平							
SP1095	VI	G29	楕円	0.33×0.32×0.30	1.47					S867		第187回
SP1091	VI	G29	楕円	0.37×0.34×0.15	1.49					S868	板	
SP1092	Ⅵ	M21	楕円	0.44×0.40×0.30	1.36	五平				S834		第165回
SP1093	Ⅵ	M21	楕円	0.40×0.28×0.40	1.30	五平				S834		第165回
SP1094	Ⅵ	M21	楕円	0.46×0.34×0.40	1.32	五平				S834		第165回
SP1095	Ⅵ	M20	楕円	0.44×0.36×0.40	1.30	五平				S834	年輪年代(1978.C.(+α))	第165回
SP1096	Ⅵ	M20	不整楕円	0.47×0.33×0.61	1.66							
SP1097	Ⅵ	M21	楕円	0.82×0.42×0.36	1.22	五平				S834		第165回
SP1098	Ⅵ	M21	楕円	0.42×0.26×0.28	1.22	五平				S834		第165回
SP1099	Ⅵ	M21	楕円	0.48×0.35×0.40	1.28	五平				S834		第165回
SP1100	Ⅵ	M20	楕円	0.50×0.40×0.42	1.28	五平				S834		第165回
SP1104	Ⅵ	M21	楕円	0.68×0.40×0.30	1.90					S829		第166回
SP1105	Ⅵ	M21	楕円	0.54×0.49×0.16	1.49		○					
SP1106	Ⅵ	M22	不整楕円	0.63×0.46×0.29	1.26		○					
SP1108	Ⅵ	M22	不整楕円	0.65×0.26×0.65	1.56					S819?	鐵製材?	
SP1109	Ⅵ	L22	不整楕円	0.48×0.38×0.12	1.46					S820		
SP1112	Ⅵ	L25	楕円	0.66×0.47×0.11	1.55						骨生後期	杭・棒
SP1113	Ⅵ	L25	不整楕円	0.37×0.16×0.12	1.55							
SP1114	Ⅵ	M25	楕円			五平						
SP1115	Ⅵ	M21	楕円	0.33×0.23×0.08	1.66	五平						
SP1117	Ⅵ	L28	不整楕円	0.77×0.84×0.22	1.49							
SP1118	Ⅵ	L21	不整楕円	0.47×0.35×0.16	1.38							
SP1119	Ⅵ	L22	不整楕円	0.42×0.36×0.17	1.29						棒状	
SP1120	Ⅵ	L21	楕円	0.41×0.26×0.04	1.66							
SP1121	Ⅵ	L20	楕円	0.29×0.16×0.28	1.30							
SP1122	Ⅵ	H21	楕円	0.28×0.34×0.12	1.54		○			S819?		第198回
SP1123	Ⅵ	H21	楕円	0.60×0.34×0.09	1.54		○			S819?		第198回
SP1124	Ⅵ	H21	楕円	0.53×0.44×0.13	1.50		○			S819?		第198回
SP1125	Ⅵ	H21	楕円	0.41×0.40×0.32	1.30	五平				S819	往昔は表位置を保つ?	第165回
SP1126	Ⅵ	H21	楕円	0.46×0.46×0.25	1.62					S816		第166回
SP1127	Ⅵ	H21	楕円	0.47×0.29×0.69	1.54		○			S819?		第198回
SP1128	Ⅵ	H21	楕円	0.66×0.36×0.18	1.40		○			S819?		第198回
SP1129	Ⅵ	H22	楕円	0.27×0.30×0.12	1.43		○			S810		第198回
SP1130	Ⅵ	H22	楕円	0.49×0.34×0.08	1.66		○			S810?	SP1131に切られら	第198回
SP1131	Ⅵ	S22	楕円?	0.16×0.17×0.16	1.48	丙				S810?	柱帶下端部から SP1130に切る	第198回
SP1133	Ⅵ	G21	楕円	0.33×0.32×0.04	1.66							
SP1135	Ⅵ	H21	楕円	0.44×0.41×0.14	1.40					S810		第197回
SP1143	Ⅵ	H22	楕円	0.63×0.36×0.10	1.51	丙				S819?		第197回
SP1145	Ⅵ	L29	不整楕円	0.47×0.34×0.09	1.63		○				楕円が灰白色粘土	
SP1146	Ⅵ	H21	楕円	0.64×0.52×0.16	1.54							第165回
SP1151	Ⅵ	H20	楕円	0.46×0.39×0.18	1.44	丸瓶状				S840		第168回
SP1156	Ⅵ	H20	楕円	0.16×0.14×0.06	1.62	丸瓶状				S840		第169回
SP1157	Ⅵ	K29	楕円	0.76×0.47×0.36	1.31	丙					木片	
SP1158	Ⅵ	K29	楕円	0.29×0.29×0.33	1.29	丙						
SP1159	Ⅵ	H21	楕円	0.46×0.46×0.17	1.59		○			S826		
SP1162	Ⅵ	H21	楕円	0.43×0.26×0.63	1.66							
SP1165	Ⅵ	H20	楕円	0.46×0.46×0.12	1.54							
SP1166	Ⅵ	H20	楕円	0.63×0.18×0.66	1.66	五平						
SP1170	Ⅵ	J21	楕円	0.48×0.38×0.18	1.56					S825		第166回
SP1172	Ⅵ	J21	楕円	0.22×0.21×0.10	1.49							
SP1178	Ⅵ	J32	不整楕円	0.43×0.25×0.63	1.23							
SP1181	Ⅵ	L20	楕円	0.41×0.18×0.18	?							
SP1182	Ⅵ	L20	楕円	0.65×0.42×0.06	1.53		○					
SP1186	Ⅵ	S20	楕円	0.26×0.22×0.32	1.32	五平				S836		第167回
SP1187	Ⅵ	S20	円	0.38×0.38×0.42	1.18	五平				S838		第167回
SP1188	Ⅵ	L20	楕円	0.38×0.34×0.46	1.12	五平				S838		第167回
SP1189	Ⅵ	L29	楕円	0.46×0.38×0.48	1.18	五平				S838		第167回
SP1190	Ⅵ	K29	楕円	0.32×0.26×0.30	1.42	五平				S838		第167回
SP1192	Ⅵ	L29	楕円	0.36×0.28×0.09	1.70							
SP1193	Ⅵ	L29	不整楕円	0.25×0.26×0.04	1.54							
SP1194	Ⅵ	S20	楕円	0.36×0.32×0.42	1.08	五平				S829		第168回
SP1195	Ⅵ	S21	楕円	0.32×0.24×0.30	1.14	五平				S829		第168回

記番	開発区	グリッド	平面形状	規格 [高×幅×厚]	直面 標高	斜面 標高 [形狀]	壁板	地質 〔出土土系〕	地質 選択	備考	備註
SP1196	種	J31	楕円	0.23×0.24×0.20	1.30	五平		S839			第1605回
SP1197	種	J30	楕円	0.28×0.24×0.20	1.34	円		S839			第1605回
SP1198	種	J31	不整楕円	0.22×0.26×0.20	1.26	五平					
SP1199	種	J31	椭丸方	0.30×0.26×0.22	1.27	○		S839			第1605回
SP1200	種	J30	不整楕円	0.24×0.29×0.23	1.23	五平					
SP1201	種	N30	楕円	0.29×0.27×0.15	1.03	五平					
SP1202	種	N32	楕円	0.39×0.33×0.25	1.28	五平					
SP1203	種	N32	楕円	0.34×0.31×0.16	1.43				板		
SP1204	種	L32	楕円	0.47×0.41×0.16	1.40	五平					
SP1205	種	N33	不整楕円	0.46×0.44×0.17	1.44	五平					
SP1215	種	L30	楕円	0.63×0.48×0.16	1.36						
SP1216	種	K31	楕円	0.31×0.38×0.27	1.33						
SP1219	種	K31	楕円	0.48×0.40×0.23	1.60						第1605回
SP1220	種	J32	楕円	0.26×0.23×0.12	1.22	円					
SP1223	種	N50	楕円	0.24×0.22×0.12	1.02	丸瓶状		S840			第1605回
SP1224	種	N50	円	0.26×0.20×0.16	1.00	丸瓶状		S840			第1605回
SP1225	種	N50	楕円	0.26×0.14×0.22	1.02	丸瓶状		S840			第1605回
SP1226	種	K31	楕円	0.24×0.22×0.26	1.06	円		S839			第1605回
SP1227	種	K31	楕円	0.24×0.20×0.26	1.10						第1605回
SP1230	種	K29	楕円	0.28×0.26×0.19	1.36	円	○				
SP1240	種	G30	円	0.34×0.32×0.24	1.62			S835			第1605回
SP1241	種	G30	楕円	0.24×0.18×0.16	1.00			S835			第1605回
SP1242	種	G30	楕円	0.26×0.26×0.08	1.02			S835			第1605回
SP1243	種	G30	楕円	0.44×0.24×0.18	1.54			S835			第1605回
SP1244	種	G30	楕円	0.60×0.42×0.20	1.84			S835			第1605回
SP1245	種	G30	楕円	0.46×0.36×0.20	1.82			S835			第1605回
SP1246	種	G30	楕円	0.48×0.40×0.26	1.94			S837			第1605回
SP1247	種	K-331	楕円	0.64×0.45×0.20	1.34			S839			第1605回
SP1248	種	M31	不整楕円	0.48×0.44×0.20	1.60			S839			第1605回
SP1249	種	M31	楕円	0.46×0.38×0.16	1.00			S837			第1675回
SP1250	種	M31	楕円	0.46×0.42×0.20	1.36			S837			第1675回
SP1251	種	N30	楕円	0.28×0.22×0.16	1.08			S840			第1605回
SP1252	種	N30	楕円	0.22×0.20×0.22	1.30			S839			第1605回
SP1253	種	K31	楕円	0.30×0.28×0.26	1.22			S839			第1605回
SP1254	種	K31	楕円	0.36×0.34×0.12	1.38			S839			第1605回

第9表 津・旧河道一覧

単位m

記号	調査区	グリット	規格 [奥×横×高]	底面 標高	時期 [出土土器]	所持 遺物	参考	押印
S81	I	H-1-J9	19.20~×1.17×0.10	2.28	弥生中期後葉	木片		
S82	I・II	BB-19-10-12,J11	43.50~×0.92×0.22	2.07	弥生後葉			
S85	I	19	3.90~×0.52~×0.17	2.33	弥生後葉	弥生中期後葉土器		
S86	I	H-1-J8	26.60~×1.49×0.12	2.11	弥生後葉			
S87	I	H-1-J-13	40.80~×1.8.74×0.32	1.78	弥生中期後葉	杭州	第206回	
S88	I	J8	5.80~×0.89~×0.20	2.14	弥生後葉	5027土を埋り込心窓 切口石器		
S89	I	H-18,J-87-E	35.20~×2.55~×0.37	1.91	弥生後葉	杭州	第205回	
S91	I	T-18,J-17-E-9	50.20~×2.95×0.34	1.71	弥生中期後葉	海苔葉付(台輪)	第205回	
S93	I	17,J-86-7	22.40~×1.75×0.24	2.00	弥生後葉	木片		
S94	I	17-E	2.55×1.50~×0.27	1.81	弥生後葉			
S95	I	J-19	3.19~×0.69~×0.07	2.29	弥生中期後葉			
S97	I	J7	4.45~×1.31~×0.30	2.04	弥生後葉	氣泡點 1点 神		
S98	I	19			弥生後葉	506理土を埋り込心窓 圓形不明		
S99	I	J-17	25.00~×6.44×0.35	1.95	弥生後葉	杭州 圓製石器	第205回	
S921	I	JB-4,K4-5-6,L5-6	34.20~×1.30×0.37	1.62	弥生後葉	杭州 盆	第206回	
S922	I	JB-4,K4-5,L5	29.20~×1.98×0.23	1.94	弥生後葉	角棒(?)		
S923	I	MS	2.48×0.50×0.12	2.30	弥生後葉			
S924	I	J-27	9.63×0.81×0.13	2.18	弥生後葉			
S928	I	16	8.71×0.89×0.21	2.16	弥生中期後葉			
S931	I	B-17	16.00~×1.89×0.20	1.83	弥生中期後葉			
S932	I	1-J8	5.87~×1.15~×0.15	2.20	弥生後葉			
S933	I	14,J4-5	4.77~×1.04×0.13	2.19	弥生後葉			
S934	I	1-J8	3.40~×0.84~×0.13	2.26	弥生中期後葉			
S937	I	16	2.98~×0.59~×0.15	2.14	弥生後葉	先生鉢周土器		
S939	I	19	1.43~×1.06~×0.15	2.28	弥生後葉			
S949	I	J6	7.76~×2.20×0.21	1.88	弥生中期後葉	5063上一連 神状具		
S941	I	K2	5.79~×1.97~×0.24	2.13	弥生後葉	神・木片		
S943	I	K2	2.97~×1.02~×0.16	2.20	古墳前頭		第207回	
S966	I	K5	2.81~×0.74~×0.10	2.30	弥生後葉			
S969	I	K5	4.90~×0.59~×0.09	2.25	弥生後葉			
S961	I	19	2.31~×0.58~×0.12	2.29	弥生後葉			
S962	I	19	3.00~×0.57~×0.06	2.28	弥生中期後葉			
S964	I	19	6.72~×1.15~×0.19	2.22	弥生中期後葉			
S966	I	B-9	3.45~×0.45~×0.10	2.25	弥生中期後葉			
S967	I	B-9	3.86~×0.65~×0.10	2.28	弥生中期後葉			
S972	II	III-12	1.72~×0.48~×0.11	2.41	弥生後葉			
S975	II	IV-VI	GD-22-23-24,	155.40~×1.90×0.33	1.95	弥生後葉	角棒(?)	
S976	II	III	2.66~×0.99~×0.12	2.31	弥生中期後葉			
S977	II	H15	1.62~×0.77~×0.19	2.25	弥生中期後葉			
S979	II	H16	3.53~×0.79~×0.16	2.22	弥生中期後葉			
S979	II	E13-14,F10-15-16,	55.80~×1.82×0.35	2.05	弥生後葉			
S980	II	F-16	1.95~×1.17~×0.36	2.31	弥生中期後葉			
S985	II	F16	3.50~×0.92~×0.38	2.18	弥生後葉	家?		
S986	II	F17	2.63~×0.68~×0.22	2.17	弥生中期後葉		第207回	
S993	II	F18	2.39~×1.39~×0.23	2.25	弥生前頭			
S995	II	F17	3.64~×0.97~×0.19	2.24	弥生後葉			
S994	II	F13	3.17~×0.89~×0.14	2.22	弥生中期後葉	SH4	第196回	
S996	II	F-17	6.13~×2.29~×0.32	2.07	弥生後葉			
S998	II	G12	4.22~×1.79~×0.24	2.28	弥生後葉			
S999	II	G12	1.05~×0.81~×0.21	2.30	弥生中期後葉			
S910	II	G11	6.90~×1.07~×0.19	2.26	弥生後葉			
S911	II	H11-12	4.97~×1.22~×0.23	2.24	弥生後葉			
S912	II	G11,H11-12	6.18~×2.37~×0.33	2.22	弥生後葉	木片		
S913	II	G11-12	3.92~×1.09~×0.13	2.25	弥生後葉	角棒		
S914	II	G11	3.87~×0.72~×0.16	2.26	弥生後葉			
S916	II	G-H11	3.99~×0.94~×0.22	2.26	弥生中期後葉			
S917	II	G-H11	1.35~×0.62~×0.19	2.27	弥生後葉			
S918	II	H10	7.00~×1.17~×0.45	2.03	弥生後葉			
S924	II	F17-19	3.52~×1.69~×0.30	2.12	弥生後葉			
S925	II	F12-14	3.14~×0.87~×0.21	2.17	弥生中期			
S931	II	L17	1.09~×0.95~×0.11	2.06	弥生後葉			
S932	II	F18	3.14~×1.06~×0.22	2.27	弥生後葉			
S933	II	E-F18	3.02~×0.86~×0.13	2.26	弥生後葉			
S937	II	F14-15,G15	6.91~×2.14~×0.54	2.00	弥生中期後葉	ST2.9 ST2が北側へ転張?	第33回	
S945	II	E-C18	8.88~×1.07~×0.21	1.90		曲物?		
S952	II	E18	2.90~×0.87~×0.22	2.12		神・杖・杖ほ木製遺物多款		
S964	II	E27,J27-28	8.65~×0.64~×0.25	1.62	弥生後葉	5027を複合 棚		
S965	II	M26	2.34~×0.52~×0.17	1.55	弥生後葉			
S966	II	L-W25	22.30~×0.78~×0.15	1.61	弥生後葉	L字状 棚ほ木製遺物多款		
S967	II	K26	5.50~×4.89~×0.13	1.54	弥生後葉			
S968	II	L29	6.71~×0.66~×0.30	1.43	弥生後葉			
S969	II	N27	2.21~×0.66~×0.14	1.68	弥生後葉			
S978	II	O29	4.27~×0.58~×0.07	1.59	弥生後葉			
S979	II	O29-30	11.32~×1.90~×0.12	1.60	弥生後葉	有孔尖端		

記号	調査区	グリッド	規格 【幅×高】	直面 高さ	瞬間 【出土土器】	所轄 遺物	参考	原因
S0180	III	P25-26-27-28-29, Q24-25	47.40～X 1.26×0.17	1.65	学生後期	S0184を複合		
S0181	III	Q26-27-28, P29	19.80～X 2.58×0.10	1.51	学生後期			
S0183	III	Q27-28, P25-26-27	22.80～X 0.94×0.11	1.04	学生後期	無		
S0196	III	Q-29	10.56～X 1.83×0.11	1.49	学生後期	瓶子	第20回	
S0197	III	G26	70.00～X 33.0×0.70	1.61	学生後期			
S0198	IV	B24	3.45～X 0.92×0.23	1.91	学生中期後葉			第191回
S0204	IV	Z24	2.85～X 0.85×0.19	1.89	学生中期後葉			
S0206	IV	Y25, Z19-22-23-24-25,	60.90～X 1.61×0.35	1.71	学生中期後葉	你生前和土器		
S0209	IV	V24	2.44～X 1.12×0.16	1.84	学生中期後葉			
S0210	IV	Y23, Z22-23	19.60～X 3.12×0.43	1.62	学生中期後葉			
S0213	IV	A-224	10.00～X 1.60×0.44	1.75	学生中期後葉			
S0216	IV	426-26, B26	3.34～X 2.65×0.36	1.74	学生中期			第191回
S0220	IV	A23	1.65～X 0.96～X 0.20	1.95	学生中期後葉			
S0225	IV	B23	6.40～X 3.17～X 4.6	1.77	学生中期	你生病・後期土器 木片		
S0226	IV	Z24	1.93～X 1.29×0.36	1.87	学生中期			
S0229	IV	B-C24-25	7.82×X 1.17×0.31	1.85	学生中期			
S0233	IV	B23	1.09～X 0.76×0.22	2.01	学生中期			
S0234	IV	B-C22	6.22～X 1.39×0.20	1.90	学生後期	S723? S723が南側へ蛇彌? 右列 你生前期土器		
S0243	IV	A20	2.98～X 2.16×0.44	2.04	学生後期			
S0263	IV	E-24	7.56～X 1.58×0.41	1.69	你生病中・骨壺			
S0266	IV	B-C26, B26-27	67.80～X 1.10～X 0.62	1.31	学生後期	木片・板・漆器陶(中世?) 田川河		
S0267	IV	G24-25	11.88～X 2.25×0.27	1.80	学生後期	枕?		
S0262	IV	E21, F21	9×X 1.45～X 0.22	2.06	学生中期	S716東面・S712東面に切られる	第119回	
S0265	IV	G21	8.30～X 0.90～X 0.21	1.91	学生後期?	棒伏具		
S0268	IV	D20	1.46～X 0.98×0.10	2.09	学生前中期			
S0271	IV	H26	2.30×X 0.80×0.14	1.70	学生後期	枕?・木片		
S0273	IV	H24-25	3.67×X 0.27×0.17	1.80	学生中・後期			
S0274	IV	H25	1.72×X 0.36×0.07	1.85	学生後期			
S0275	IV	H24-25	2.36×X 0.80×0.20	1.96	学生後期	切り合う2条の溝		
S0276	IV	H26	1.67×X 0.25×0.07	1.80	学生後期			
S0278	IV					詳細位置不明 構状形木製品		
S0280	IV	J29	1.65～X 0.85～X 0.15	1.65	学生後期	S0201と複合 牆・板・木片多枚		
S0281	IV	K27	1.73×X 0.77×0.14	1.71	学生後期	板状木片多枚		
S0282	IV	I28	1.99×X 0.65～X 0.21	1.71	学生後期			
S0283	IV	H-128	4.82×X 1.11×0.22	1.68	学生後期	棒		
S0284	IV	I26-27	1.54×X 0.50×0.14	1.73	学生後期			
S0286	IV	I28	4.75～X 1.77×0.29	1.67	学生後期	板・棒		
S0288	IV	J28	7.70～X 1.26×0.31	1.54	学生後期			
S0289	IV	J29-29	22.40～X 2.01×0.22	1.56	学生後期	SBR S0333と一通 木片	第189回	
S0291	IV	I23-24	3.03×X 0.54×0.14	1.78	学生後期	枕		
S0292	IV	H24	3.48×X 0.65×0.15	1.76	学生後期	木片		
S0296	IV	I26	1.43×X 0.55×0.19	1.71	学生後期			
S0298	IV	K27	2.85×X 0.43×0.19	1.67	学生後期			
S0300	IV	H-128	33.60～X 1.36×0.28	1.58	学生後期	SBR S0331と一通	第188回	
S0301	IV	J29	1.65～X 0.85～X 0.15	1.65	学生後期			
S0308	VI	D-220			学生前中期	詳細位置不明		
S0311	VI	F20			学生後期	詳細位置不明		
S0317	VI	A26	3.58×X 0.62×0.12	1.76	学生後期			
S0321	VI	Z25	16.80～X 1.90×0.52	1.55	学生中期後葉	S729? S729東面? 你生前期土器	第80～90回	
S0322	VI	H-129-29-30	32.50～X 2.00×0.17	1.57	学生後期	棒・木片・骨片・地土ブロック	第188回	
S0324	VI	G-H-131	32.7～X 4.90～X 0.79	0.91	学生後期	瓦河床 遷座板 木製品多枚 巴形鋸	第211～213回	
S0325	VI	G-929	12.47×X 1.31×0.20	1.64	学生後期	SBR S0343と並置		
S0326	VI	F28-29	13.10～X 1.35×0.25	1.11	学生中期	你生前期土器		
S0327	VI	F-229	6.20～X 1.60～X 0.44	1.20	学生中期	你生前期土器		
S0331	VI	R28-29-30	33.60～X 1.35×0.25	1.58	学生後期	SBR S0300と一通 棒・板・木片 切目石縫	第185回	
S0332	VI	G26-29, H28	20.60～X 0.76×0.15	1.68	学生後期	SBR 角・丸柱状木片	第187回	
S0333	VI	I30, J29-30	22.40～X 2.01×0.22	1.55	学生後期	SBR S0269と一通 剥物・棒	第186回	
S0335	VI	J30-31	8.91×X 0.37×0.15	1.56	学生後期	SBR S0269と一通 剥物・棒	第186回	
S0336	VI	H30-31	14.60～X 3.47×0.57～X 0.25	1.02～	学生後期	棒状木・棒形木製品 瓦裏	第195回	
S0341	VI	H-129	4.31～X 0.71×0.11	1.53	学生後期	SBR 木片	第187回	
S0403	VI	G-929	12.47×X 1.31×0.20	1.64	学生後期	SBR S0225と並置 木片	第187回	
S0408	VI	H29	4.60×X 0.27～X 0.13	1.69	学生後期	木片		
S0409	VI	H20	1.44～X 0.67×0.09	1.62	学生後期			
S0501	VI	Z29	1.19～X 0.94×0.16	1.70	学生後期			
S0502	VI	Z29	1.87×X 0.09～X 0.11	1.74	学生後期			
S0503	VI-VII	K30	3.50×X 0.65×0.14	1.60	学生後期	SBR S0269と一通 板	第195～196回	
S0506	VI	L29-30-31, K29	28.60～X 2.19×0.17	1.46	学生後期	棒・板・木片多枚		
S0508	VI	L-229	2.55～X 0.50×0.04	1.61	学生後期			
S0509	VI	L32	2.61×X 0.77～X 0.06	1.46	学生後期	SBR 棒・板・木片多枚 (変化木多枚)	第199回	
S0503	VI	L29	6.73～X 0.49×0.19	1.63	学生後期	SBR 6? S0264と一通 棒・板・木片多枚	第210回	
S0504	VI	L29	1.31～X 0.39×0.06	1.76	学生後期	SBR 6? S0263と一通 棒	第210回	
S0506	VI	K30	3.50×X 0.65×0.14	1.60	学生後期	SBR S0263と一通 脚修木製品	第195～196回	
S0507	VI	M31	12.40～X 0.79×0.15	1.51	学生後期	SBR 6? 棒・板・木片多枚	第197回	
S0507	VI	L30	6.69～X 1.96×0.14	1.33	学生後期	SBR 6? 棒・木片		
S0507	VI	L31	2.32～X 0.38×0.04	1.31	学生後期			

第2節 遺物

1 土器・土製品

今回図示できた府中石田遺跡出土土器の点数は、遺構から出土した弥生時代中期から後期を中心とする926点である。以下の記述に用いる土器の製作技術とその痕跡に関する用語は佐原真⁽¹⁾により体系化されたものを用い、「ヘラケズリ」などの片仮名表記とした。また、器種の名称は「壺形土器」などをすべて「壺」と略して記している。

以下では紙幅の都合によりすべての個体の説明はせず、特筆すべき事項の記載に努めた。各個体の詳細は実測図・写真図版および観察表を参照されたい。

最後に以下で用いる時期区分について説明する。当遺跡が所在する福井県嶺南地域では、発掘調査事例の蓄積がないこともあり、汎用性のある土器編年は未だ存在しない。よって弥生時代を前期・中期・後期・終末期に大別し、それぞれを必要に応じて前業・中業・後業と細別して表記する。各時期の周辺地域の土器編年との併行関係は第8章第1節において記述したい⁽²⁾。

1) 方形周溝壺 (ST) 出土土器 (第214~234図)

第214図はST1出土の壺である。口縁部が長く、端部を垂下させて文様帯を作り出す中型壺が複数みられる(1・3・4)。1は頸部のほぼ中央に円形のヘラ記号が、4は底部に焼成後穿孔が認められる。5は大型壺の体部で生駒西麓産胎土の搬入品である。以上は弥生後期中業のものである。第215図1~3は二重口縁壺。2は頸部の突帯とその下に撚描直線文、ヘラ列点文がみられる近江・東海系のもの。弥生終末期。11は口縁部が内溝し、外側面ヘラミガキ調整の精製の壺で東海地方に系譜をもつもの。弥生終末期~古墳前期前業と考えられる。

壺では同図12~15の撚凹線文を施文する有段口縁壺、16~18の無文有段口縁壺、19の受口状口縁壺、20~24の単純口縁のものなど多様性がある。

高杯は口縁部が直線的に短く外方へ開き端部が肥厚するもの(第216図1・2)で脚部は直線的な柱状部をもち、裾部の下端は折り返すものがつく。9~13には混入品と考えられる弥生中期後業の土器を挙げた。


以上のST1出土資料は、弥生後期中業の土器が壺から壺、高杯に至る各種の土器が存在しており、周溝壺の時期を示すと考えられる。弥生中期のものが混入品であるとしても、少量存在する終末期から古墳前期前業の土器は二重口縁壺などの供獻土器とも考えられる器種である。追葬や二次利用などの可能性も考える必要があるだろう。

また、第215図24の第9埋葬施設出土の壺は内面の肩部までヘラケズリがみられる。弥生中期後業と考えられ、周溝出土の土器群とは時期があわない。


ST2出土土器は4点と少なく、いずれも破片であり良好な資料とはいえない(第216図14~17)。14はいわゆる近江系の受口状口縁をもつ細頸壺で撚描列点文・波状文を施文する。時期はいずれも中期後業である。

ST3からは多くの土器が出土している(第217~220図12)。広口壺は体部に撚描直線文と波状文を交互に施文するものが目立つ(第217図)。4は頸部に凹線文が施文されている。8は焼成後穿孔がみられる底部である。縦長の体部をもつ大型壺も複数出土している(第218図1・4)。4は頸部にハケメ原体による圧痕文突帯を回らせ、底部に焼成後穿孔がみられる。11は台付の鉢で紐孔がある。


ST3の壺では口縁端部に刻目を入れるもののが主体となっている(第219図1~4)。それ以外の壺で

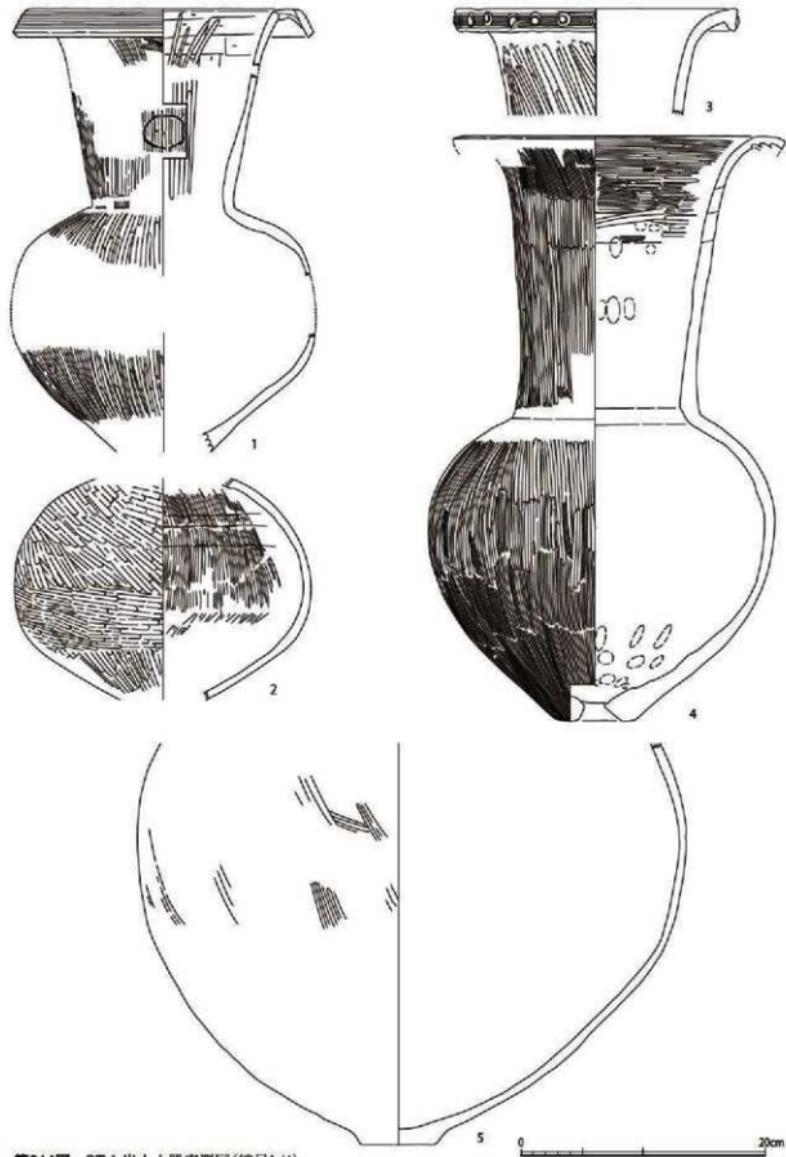

第214図 ST 1 出土土器実測図(縮尺1/4)

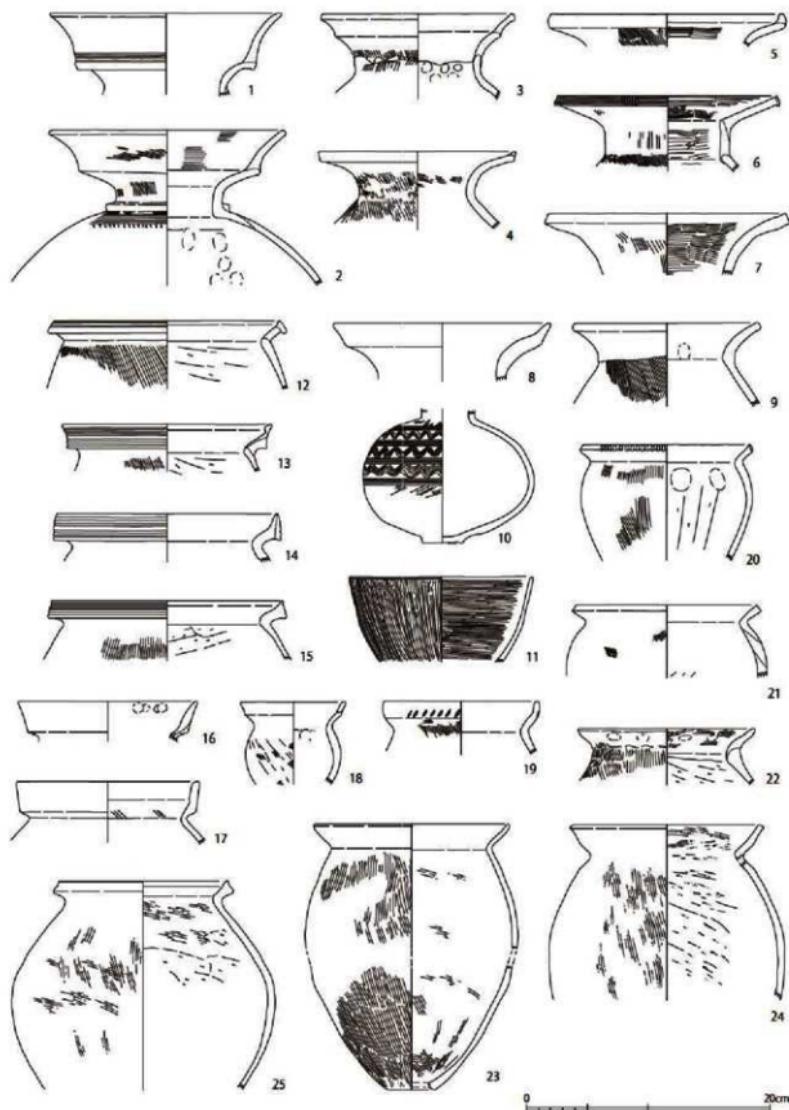

第215図 ST 1 出土土器実測図(縮尺1/4)

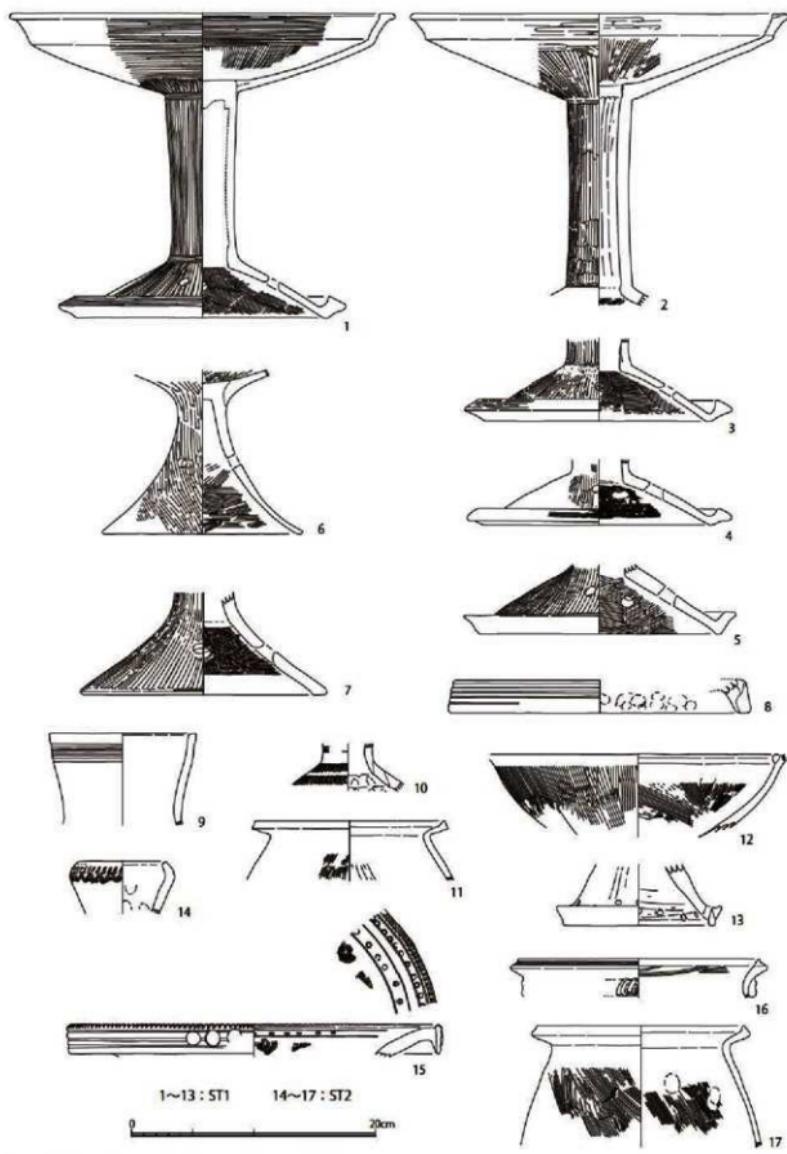

第216図 ST 1・2出土土器実測図(縮尺1/4)