

松代城下町跡(4)・代官町窯跡

—松代町代官町分譲地造成工事に伴う埋蔵文化財発掘調査報告書—

2022年3月

長野市教育委員会

序

彩り豊かな山並みを仰ぎ、千曲川・犀川の大河に抱かれた長野市では、悠久の歴史の中で、多様な人々の生活が営まれてきました。各地に残る伝統行事や歴史的建造物などの文化財は、郷土の成り立ちや文化を理解する上で欠くことのできないものです。中でも土地に埋蔵されている遺跡やそこに存在する遺構・遺物は、私たちの祖先の知恵と文化の集積であるとともに、当時の人々の暮らしぶりを現在に伝えてくれる貴重な財産です。

ここに長野市の埋蔵文化財第165集として刊行いたします本書は、宅地分譲地造成工事に伴って実施した、松代城下町跡及び代官町窯跡に関する調査報告書であります。

発掘調査では、近世後期から近代にかけての土坑等及び幕末から近代の陶磁器窯跡を発見したほか、松代焼を含む陶磁器等が出土しました。

この調査成果が地域の歴史解明の一助として、そして文化財保護に広くご活用いただければ幸いります。

最後に、埋蔵文化財保護に対する深いご理解のもと、この調査にご協力いただいた事業者並びに地域の皆様、また、発掘作業に携わっていた皆様方に厚く御礼申し上げます。

令和4年3月

長野市教育委員会
教育長 丸山 陽一

例 言 ・ 凡 例

- 1 本書は、令和元年度に、分譲地造成工事に伴い、記録保存を目的に実施された埋蔵文化財緊急発掘調査の報告書である。
- 2 発掘調査地は、長野県長野市松代町松代字代官町 1467 番 1 外に所在し、松代城下町跡内に位置している。
- 3 発掘調査は、事業主体者である資峰有限会社からの委託により、長野市長加藤久雄が受託し、長野市教育委員会が実施した。なお、調査は長野市埋蔵文化財センターが担当した。
- 4 埋蔵文化財の保護対象範囲は、開発事業面積 2,956.66m² 全域である。このうち造成地内の道路予定部分である約 574m² を発掘調査実施対象範囲とし、実質調査面積は 598m² である。
- 5 現地における発掘調査は令和元年 7 月 16 日から令和元年 9 月 20 日まで行った。
- 6 今回の発掘調査により、代官町窯跡の位置が特定できたことから、令和 4 年 3 月 8 日付で埋蔵文化財包蔵地図及び一覧表（遺跡台帳）に新規登録した。
- 7 発掘調査から報告書の作成に至るまで、飯島の指導の下、田中が担当した。執筆は飯島哲也—第 1 章第 1 節・第 2 節、田中暁穂—上記以外、のように分担した。
- 8 調査で得られた諸資料は、長野市埋蔵文化財センターで保管している。遺跡略号は「M J S H」である。
- 9 発掘調査の実施に際し、委託者である資峰有限会社および土地所有者におかれては、埋蔵文化財に対して深いご理解を頂き、多大なご協力を賜った。
- 10 基準点測量および遺構測量は、平面直角座標系（国家座標）の第 VIII 系（東経 138° 30' 00"、北緯 36° 00' 00"）の座標値（日本測地系 2011）と日本水準原点の標高を基準とし、株式会社写真測図研究所に委託した。
- 11 掲載した地図は上が真北を示す。実測図等に掲載した方位は座標北を表している。
- 12 掲載した図の縮尺は図ごとに記載し、個別遺構図は 1/40、遺物実測図は 1/4 を基本とした。
- 13 掲載した遺構写真・遺物写真的縮尺は任意である。
- 14 遺構番号は発掘調査で付した通し番号を基本とした。遺構の略記号は以下の通りである。
井戸跡—S E 土坑—S K 小穴—P 性格不明遺構—S X
- 15 実測図において使用したトーンは各図に凡例を示した。また遺物実測図において一点鎖線は施釉範囲を表す。遺物観察表の凡例は、各表に付記した。
- 16 引用参考文献

角谷江津子 2016 「近世京焼の考古学的研究」（株式会社雄山閣）

唐木田又三 1993 「信州 松代焼」（信州書籍印刷株式会社）

関西陶磁史研究会 2005 「窯構造・窯道具からみた窯業一関窯場の技術系譜をさぐる—研究集会資料集」

九州近世陶磁学会 2000 「九州陶磁の編年」

小松隆史 2002 「近世信濃の窯業史研究」『金沢大学考古学紀要』26

真田宝物館 2021 「令和三年真田宝物館特別展「松代焼」」

瀬戸市文化振興財団埋蔵文化財センター 2006 「江戸時代のやきもの—生産と流通—」

瀬戸市文化振興財團 2012 「瀬戸・美濃窯の近代—生産と流通—シンポジウム資料集」

瀬戸市史編纂委員会 1998 「瀬戸市史陶磁史篇」六（愛知県瀬戸市）

瀬戸市歴史民俗資料館 1987 「瀬戸市歴史民俗資料館研究紀要」VI

田口昭二 1994 「美濃窯の諸様相」『瑞浪陶磁資料館研究紀要』第 6 号（瑞浪陶磁資料館）

畠中英二 2003 「信楽焼の考古学的研究」（サンライズ出版）

目 次

序	第2章 調査成果
例 言・凡 例	第1節 遺構 6
目 次	第2節 遺物 12
第1章 調査の経緯	第3節 総括 15
第1節 調査の契機と事務経過 1	抄録
第2節 調査体制 2	奥付
第3節 調査の経過 3	
第4節 遺跡の環境と松代諸窯 4	

挿図・挿表目次

図 1 調査地位置図 (縮尺 1/2,500) 1	図 13 E区東部下層実測図 (縮尺 1/60) 11
図 2 遺跡の位置と周辺の遺跡 (縮尺 1/50,000) 4	図 14 2号窯跡実測図 (縮尺 1/60) 12
図 3 周辺調査地位置図 (縮尺 1/7,500) 5	表 1 W区遺構観察表 6
図 4 遺構配置図 (縮尺 1/500) 7	表 2 掘載遺物観察表 (製品) 16
図 5 W区全体図 (縮尺 1/200) 8	表 3 掘載遺物観察表 (製品) 17
図 6 W区1号土坑実測図 (縮尺 1/40) 8	表 4 掘載遺物観察表 (製品) 18
図 7 W区2号土坑実測図 (縮尺 1/40) 8	表 5 掘載遺物観察表 (製品) 19
図 8 W区3・4・5号土坑実測図 (縮尺 1/40) 8	表 6 掘載遺物観察表 (製品) 20
図 9 W区1号不明構築実測図 (縮尺 1/80) 8	表 7 掘載遺物観察表 (窯道具) 20
図 10 E区全体図 (縮尺 1/200) 9	表 8 掘載遺物観察表 (窯道具) 21
図 11 溝跡実測図 (縮尺 1/40) 10	表 9 掘載遺物観察表 (窯道具) 22
図 12 2号窯跡上層実測図 (縮尺 1/60) 10	表 10 掘載遺物観察表 (窯道具) 23
	表 11 掘載遺物観察表 (W区出土遺物) 24

図版目次

図版 1 青磁・瑠璃釉・磁器染付・陶器 (1)	図版 9 窯道具 (2)
図版 2 陶器 (2)	図版 10 窯道具 (3)
図版 3 陶器 (3)	図版 11 窯道具 (4)
図版 4 陶器 (4)	図版 12 窯道具 (5)
図版 5 陶器 (5)	図版 13 窯道具 (6)・W区出土遺物 (1)
図版 6 陶器 (6)	図版 14 W区出土遺物 (2)
図版 7 素焼 (1)	図版 15 ~ 17 写真図版
図版 8 素焼 (2)・窯道具 (1)	

第1章 調査の経緯

第1節 調査の契機と事務経過

長野市埋蔵文化財センターあてに、本調査地に関する埋蔵文化財包蔵の有無について照会があったのは平成30年8月22日に遡る。その後、平成31年2月13日に開発事業の主体者である資峰有限会社（以下、事業主体者）より「開発行為計画協議書」が提出され、同月20日に事業主体者と現地協議を行った。その際、事業予定地が周知の埋蔵文化財包蔵地「松代城下町跡」の範囲内にあることから、埋蔵文化財の破壊が懸念されること、文化財保護法（以下、法）第93条の規定に基づく届出が必要であること、埋蔵文化財の包蔵状況確認のため試掘調査が必要であること、そして長野市伝統環境保存条例に基づく事前の届出も必要であること、等を伝達している。同月26日に事業主体者より法第93条に基づく「土木工事等のための埋蔵文化財発掘の届出書」が提出され、3月1日付で長野市教育委員会として事業主体者あてに保護措置「発掘調査」を指示している。

試掘調査は平成31年4月17日に実施し、4か所設定した試掘坑から良好な埋蔵文化財の包蔵が認められた。その後綿密な保護協議を経て、令和元年6月12日に事業主体者から「発掘調査依頼書」と「土地所有者の承諾書」が提出され、同月27日付で長野市教育委員会と事業主体者の間で「埋蔵文化財の保護に関する協定書」を締結し、同月28日付で長野市と事業主体者の間で「埋蔵文化財発掘調査委託契約書」を締結した。

発掘調査は令和元年7月16日から9月20日までの67日間（実質調査日数41日）実施した。その後、令和2年度に整理調査を行って発掘調査報告書を作成する予定であったが、窓跡の遺存状態が良好かつ遺物出土量が膨大であったことから、当初の予定を変更して令和3年度にも追加の整理作業を行った。そして、令和4年3月に本書を刊行し、すべての保護措置を終了した。

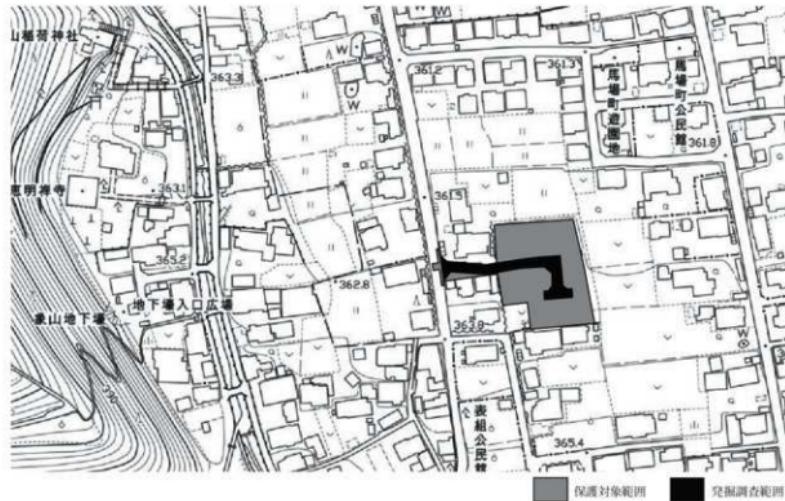


図1 調査地位置図（縮尺1/2,500、平成24年長野市都市計画図に加筆）

第2節 調査体制

本調査は、起因となる開発事業の主体者と長野市長との委託受託契約に基づき、長野市教育委員会の直轄事業として実施し、長野市埋蔵文化財センターが担当した。その組織は以下のとおりである。

調査主体者	長野市教育委員会	教育長	近藤 守（～R2）
		教育長	丸山陽一（R3～）
統括責任者	長野市教育委員会	教育次長	竹内 裕治（～R1）
		教育次長	樋口 圭一（R2～）
統括管理者	長野市教育委員会文化財課	課長	小柳 公彦（～R2）
		課長	前島 卓（R3～）
調査責任者	同 文化財課埋蔵文化財センター	主幹兼所長	石田 正路（～R1）
		所長	大井 久幸（R2～）
調査担当者	同 文化財課（埋蔵文化財センター担当）	課長補佐	飯島 哲也
		課長補佐	風間 栄一（R3～）
調査機関	長野市埋蔵文化財センター		
	庶務担当	係長	小林 晴和（～R2）
	事務職員		宮本 博夫、宮崎千鶴子（～R1）、平林満美子（R2～）
調査担当	係長（学芸員）	風間 栄一（～R2）	
	主事（学芸員）	小林 和子	
	研究員	田中 真穂（主任調査員）、清水 竜太、遠藤恵実子（～R2）、 篠井ちひろ、小野 涼香、社本 有弥（調査員・R1）、 井出 靖夫（R2～）、伊藤 愛（R2）、千野 浩（R3～）	
発掘調査員	向山 純子		
発掘補助員	後藤 大地		
発掘作業員	板倉 君子、白田 敏一、大日方 東、栗林 けい、坂口 隆政、関崎 文子、多城 恵子、 外館 幸洋、成澤 廣志、宮本 健二、村井 義博、室賀 政貴、山岸 重子、山崎 孝之		
整理調査員	青木 善子、市川ちず子、鳥羽 徳子、武藤 信子、半田純子		
整理作業員	飯島 早苗、清水さゆり、西尾 千枝、待井かおる、三好 明子、宮島 恵子		
測量業務委託	株式会社写真測図研究所 代表取締役 湯本 和幸		
機材等提供	資峰有限会社（本体工事請負業者：株式会社 田仲建工）		

発掘調査の実施に際しては、重機やコンテナハウス等の機材について、発掘調査の依頼者である資峰有限会社（本体工事請負業者：株式会社 田仲建工）から現物提供を受けた。

また、発掘調査期間中に近世窯跡の調査方法等について、愛知学院大学文学部教授 藤澤良祐 氏、富士見町井戸尻考古館館長 小松隆史 氏より、懇切丁寧なご指導を賜った。以上、明記して深甚なる謝意を表する。

第3節 調査の経過

保護対象面積 2,956.66m²のうち、道路建設範囲である 574m²を調査範囲とし、実質調査面積は 598m²であった。発掘調査は令和元年 7月 16 日（火）から開始した。調査区内を流れる水路（泉水路）を境として調査区を東西に二分し、西のW区の調査から着手した。7月 16 日、水路に接する池について撮影・測量を行った。17日（水）、プレハブ・トイレなど器材が搬入され、W区で重機による表土掘削を行った。18日（木）から作業員による遺構精査を開始した。22日（月）は降雨により作業を中止した。24日（水）、遺構精査をすべて終了し、1号不明遺構・1・2号土坑を検出し、調査を開始した。26日（金）、1号不明遺構において木枠や石列を検出した。1号土坑の調査を終了し、3・4号土坑の調査に入る。29日（月）、W区の1号井戸跡を除くすべての遺構調査を終了し、30日（火）、W区全景撮影を行った後、残されていた1号井戸跡の調査と下層確認を開始した。31日（水）、遺構測量、下層確認と2号土坑の木桶の調査を行った。8月 1 日（木）、遺構図の結線作業を行い、W区の調査を終了した。

引き続き、8月 2 日（金）から東のE区の調査に入り、保護対象範囲の北側斜面において遺物の採集を行った。6・7日、窯跡の位置を確認するために調査区北・東壁にトレントを掘削し、並行して排土から遺物を採集した。8日（木）から表土掘削を開始した。13～16日は現地での作業は休止のため、センターにおいて出土遺物の基礎整理を行った。19日（月）、1号窯跡に南北トレントを掘削し、堆積状況の確認を行った。26日（月）、被熱して窯道具などが分布する範囲を2号窯跡とした。27日（火）、重機による表土掘削を終了した。28日（水）、溝跡の調査を開始し、以降窯跡・溝跡を並行して調査を継続する。29日（木）、2号窯跡焚口付近に南北トレントを設定し、匣鉢側面を上面にして並べる列や木杭・板を検出した。9月 2 日（月）、上層の遺構測量を行う。溝跡全体に木杭と板による土留めが広がることが判明。7月 3 日（火）、上層の遺物出土状況撮影・遺構測量を行った。4日（水）、遺構平面図の結線、5日（木）、上層の全景撮影を行った後、下層の検出作業に入った。10日（火）には2号窯跡の遺物出土状況について測量を行い、溝跡の土層断面を撮影・実測した。12日（木）、遺構調査、調査区東壁土層堆積状況の撮影および実測を行う。17日（火）、1号窯跡を完掘し、溝跡と2号窯跡に調査が移される。18日（水）、空中写真撮影および測量を行った。19日（木）、愛知学院大学教授藤澤良祐氏・井戸尻考古館館長小松隆史氏が来跡し、調査に関して指導を受け、2号窯跡を完掘する作業を継続した。20日（金）、2号窯跡・溝跡を完掘し、撮影・測量を行った。器材の撤収を行い現地での作業を完了した。



ドローンによる空中写真撮影



2号窯跡の調査風景

第4節 遺跡の環境と松代諸窯

調査地は松代城下町跡の南部、代官町に所在する。真田十万石松代藩の城下町で、三方を東部山地に囲まれ、神田川・蛭川・藤沢川によって形成された複合扇状地上に位置する。扇状地は北で千曲川の氾濫原に接し、複数の河川が合流する地形は頻繁な洪水をもたらした。1742年（寛保2）の洪水「戌の溝水」後に、城の北に接していた千曲川が現在の位置に漸替えされ、近年では神田川の放水路掘削や蛭川・藤沢川合流地点の上流移動などの河川改修が行われた。一方で豊富な地下水により水道や泉水路が張り巡らされ、城下町の生活を豊かにしてきた。現在まで松代城下町跡の範囲では近世より前の遺跡は発見されておらず、松代の原始・古代の遺跡は松代城下町跡の周縁に展開している（図2）。千曲川の自然堤防上には松原遺跡（13）や四ツ屋遺跡（10）などの大規模集落が営まれ、山裾の扇状地上には屋地遺跡（9）など古墳時代中後期の小規模な集落が立地している。近世の遺跡としては松代城下町跡の調査が挙げられる（図3）。最初の調査である木町通り地点（30）は主に街道沿いの町家の建物や水道施設、火災痕跡などが明らかにされた。八十二銀行地点（32）・松代病院地点（33）・長野信金地点（39）は上級武家地の調査で、泉水路や蔵などの建物跡、木簡などが発見された。グリンガルテン代官町地点（38）は郡代官の屋敷で、江戸後期から幕末の中級武家地の調査となった。

寺尾嘉平治窯は松代諸窯の中で最初の窯で、寛政年間に嘉平治という人物が唐津で修行し、寺尾名雲で開窯したとされているが実態は不明である。天王山窯跡（14）・寺尾名雲窯跡（21）では藩窯が開かれた。天王山窯は東条鉋崎にある天王山の南裾に普請奉行上村何右衛門の掛りで開かれ、寺尾名雲窯は東寺尾の山裾に産物御用掛りであった御用商人八田嘉右衛門により開窯した。松代藩家老鎌原桐山の隨筆『朝鳴館漫筆』51巻に「寺尾の焼物師は京都より来る、丙子の年より始まり」「天王山の焼物師は江州信楽より来る、是も丙子の年より始まり」とあるため、1816年（文化13）に天王山窯は信楽の陶工を、寺尾名雲窯は京都の陶工をそれぞれ招いて操業したとされている。1849年（嘉永2）に松代藩家老河原綱徳により記された隨筆『圓柱茶話』によれば、天王山窯は2年ほどで閉窯したとされるが、『真武外伝』不盡之巻には1823年（文政6）頃に天王山窯の操業について記されており、閉窯時期は定かではない。寺尾名雲窯については八田家文書等に経営の記録が残され、販路も善光寺平千曲川沿い一帯であったことがわかるが、閉窯時期は文政年間初頭としかわかっていない。天王山窯・



1 西前山古墳	8 加賀井古墳	15 牧内窯跡（平安）	22 寺尾山根窯跡（近世～近代）
2 菅原山北麓古墳群	9 土地遺跡（弥生～中世）	16 池の平窯跡（平安）	23 荒神町窯跡（近世～近代）
3 菅原山塚古墳	10 四ツ屋遺跡（弥生～中世）	17 滝本窯跡（平安）	24 代官町窯跡（近世～近代）
4 竹原菴塚古墳	11 宮谷道路（平安）	18 寺尾窯跡（中世）	25 原窯跡（近代）
5 牧内古墳群	12 松代城北遺跡（古墳～平安）	19 尼跡城跡（中世）	26 松代城下町跡（近世～近代）
6 天王山古墳群	13 松原遺跡（竪穴～中世）	20 松代病院（近世）	
7 長札山古墳群	14 天王山窯跡（平安～近世）	21 寺尾名雲窯跡（近世）	

図2 遺跡の位置と周辺の遺跡（縮尺1/50,000、平成24年長野市都市計画図に加筆）

寺尾名雲窯に次いで開かれたのは荒神町窯（23）で、『真武外伝』や『園柱茶話』によれば、1823年に中島三右衛門が掛りとなって元船会所裏に築かれたと記され、明治15年頃まで続いたといわれる。荒神町窯も寺尾名雲窯同様、八田家文書に窯運営に関する帳簿類が残されており、9室の登窯、素焼窯各1基があった。代官町窯跡（24・37）は調査地に所在する。1839年（天保10）に松代藩土岩下革により開かれたとされ、1845年（弘化2）に須坂藩に招聘された陶工吉向行阿の弟子で瀬戸の陶工である加藤房造が代官町窯を継承したとされる。1933年（昭和8）まで操業した。原窯跡（25）は明治末期頃、原儀一という人物が開いた窯といわれる。火消壺や土管など素焼製品を焼成し、昭和初期からは陶器の生産も行ったといわれるが、まもなく閉窯したとされている。

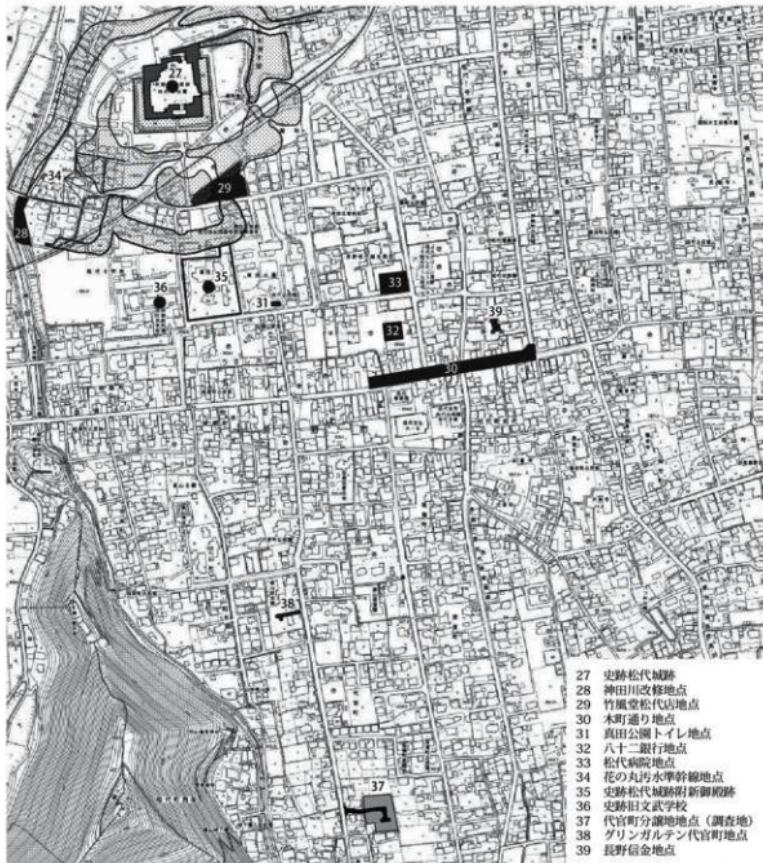


図3 周辺調査位置図（縮尺 1/7,500、平成24年長野市都市計画図に加筆）

第2章 調査成果

第1節 遺構

調査区は東西約65mあり、泉水路を境に西をW区、東をE区とし、E区は西からE1～4区に任意に分割した(図4)。調査は工事工程に合わせW区から開始した。地表から検出面までの深さはW区西端で約20cm、中央で約49cm、1号不明遺構西端で約54cmである。E区では西端で約33cm、E2区西端で約60cm、E4区南端は約26cmであった。1号窯跡西部では約16cm、2号窯跡最高位である調査区東北隅で3.4cm、焼成室内は約43cmである。溝跡東端は93.8cm、西端は86.6cmとなる。W区の遺構についてはW区遺構観察表(表1)に記載した。W区の調査

基本層序はW区の東西で堆積状況が異なり、東部は検出面が1面で幕末から明治頃と想定した。西部ではさらに下層に検出面が確認でき、西部の遺構である2号土坑は出土遺物から江戸後期の所産と見做される。1次検出面の遺構としては、3～5号土坑、1号不明遺構、敷地境界付近で水道施設である桶を埋設した1号土坑、1号井戸跡が検出された。出土遺物の年代から、1号土坑は19世紀前半から半ばの遺構とみられ、1号井戸跡は近代まで遺存していたと考えられる。3～5号土坑は東西に並んで検出されたため関連が想起されるが、性格は判然としない。1号不明遺構は現存する石組池に隣接する。調査時に池の排水をすることができず、池との関係を確認していない。北辺も調査区外となり完掘していないが、南西辺の上端が直線的であることから、遺構は方形を呈すると推測される。壁下には木材が並び、1号井戸跡から延びるとみられる土管が木材下を通っていた。底面では東寄りに木杭で固定された丸木列が弧状に検出され、丸木列の西側に沿って礫層がみられた。この状況から東に現存する池が本来は1号不明遺構まで広がっていたとみられる。遺構内部は大量の陶器や窯道具、コンクリート片で充填されており、近代に埋め立てられ建物基礎として整地したと考えられる。このほかW区中央付近では小穴1基を検出した。先端を尖らせた丸木を埋設しており、柱穴になるとみられるが、遺構の所属時期は不明である。

E区の調査

表1 W区遺構観察表

断面	長軸	短軸	深度	平面形	断面形	備考
SK1	0.76	0.68	0.46	円形	箱形	樽を重ねた水道施設19C前中期
SK2	0.92 (0.60)	0.61 (0.48)	0.80 (0.50)	円形	箱形	水道施設か江戸後期
SK3	1.62	8.50	0.48	楕円形	台形	輪木～近代
SK4	2.44	1.46	0.70	不整形	台形	輪木～近代
SK5	1.43	1.23	0.55	楕円形	台形	輪木～近代
SE1	1.08 (0.60)	(0.60)	(0.60)	(円形)	(箱形)	近代で使用か未完解
SK6	1.74 (1.74)	1.86 (1.86)	0.44	(方形容)	(箱形)	輪木～近代・閉窯後埋め立てるか
P1	0.34	0.30	0.20	円形	U字形	柱材あり
池	4.68	3.16	60.0	台形	箱形	外周不定形石材を2～3段積み

斜面においても遺物の採集を行った。調査区内の重機によ

る表土掘削は焼土が検出される深さまでに留め、それ以下は作業員による遺構精査を行い、素焼窯とみられる1号窯跡と登窯である2号窯跡が検出された。

1号窯跡については南北にトレーナーを掘削し、半透明の粗砂と白色灰層が検出された。また調査区北壁で窯砂や灰、炭化物の層が確認され、上層では製品の小片や窯道具が出土した。下層では团子トチと円錐ビンが大量に出土し、被熱した硬化面と間層を挟み床面直上に炭化物層が検出され、2面の焼成面を確認することができた。

床面では内部に土坑4基を伴っているが、機能については不明である。また床面において地山が露出している部分の平面形は方形や略方形が多く、礫やレンガが配されていたと推測される。内部の土坑や石列の配置から、東西軸で窯が構築されていると推測されるが、詳細な構造や範囲は不明で、窯砂や灰・レンガなど窯に伴う土層や遺物、土坑の分布から推定した(図13)。その規模は2号窯跡の西端に並ぶ石列から1号窯跡1・2号土坑の東までの約3.5m、幅は検出した部分だけで約4.8mあり、調査区北壁の外に続く。代官町窯を継承した加藤房造の息子である信太郎が1879年(明治12)の『長野県勧業課陶磁器一件書類』「陶器焼製法調」で素焼窯とするものは高さ5尺(約1.5m)、横5尺、厚さ7尺(幅約2.1m)と記載され、1号窯跡とは規模が異なることから、別の窯跡の可能性もある。

2号窯跡は東壁トレチを掘削中に、削平された窯跡北部から階段状に下る土層が確認された(図13・14)。「陶器焼製法調」の本焼窯は3寸勾配で7房ある登窯で、1の間が横4尺(奥行約1.2m)、長さ2間(幅約3.6m)、7の間が横5尺(奥行約1.5m)、長さ3間(幅約5.4m)と記載され、代官町窯の見取り図(唐木田1993)の焼成室数とも一致する。全長約11m、勾配は17°で、当時の地表からの高さは約3mであったと想定される。2号窯跡は焚口から長さ約3.6mまで残存しており、燃焼室は奥行1.2m、幅1.8m、調査区東壁外へと続く。壁の基部には規格性をもつレンガが二重に弧状に配置されているが、内側のレンガ列内には一面に炭化物が堆積していた。二重にレンガ列がある理由や上部構造については不明である。焼成室は奥行1.8m、検出された幅は2.7mで同じく調査区外に続く。本焼窯の1の間と推定されるが、記録よりも奥行が広い。壁の基部には方形の礫を使用している。第2焼成室より上はすべて削平されていた。第1・2焼成室間に狭間柱の痕跡が5ヶ所確認され、狭間穴の幅は20~30cmである。狭間構造は土層堆積状況から有段斜め狭間と推測されるが不明である。断面で確認した土層堆積では(図14)、焼土や炭化物層の下に焼成面があり、4面確認された。しかし、遺構掘り下げ時には上下2層までしか分層することができなかった。第1焼成室の床面で検出された方形礫は被熱していないことから、焼成室の壁の基礎として半円状に並べて埋設されていたと考えられ、窯跡上層ではこの礫列の上層に大型の匣鉢が伏せて配置され、窯の壁材として利用されていた。第1焼成室外側には柱穴3基が検出された。窯内部からは製品とともに大量的窯道具が出土している。

2号窯跡には北へ傾斜する地形とは逆に南に焚口を配するという珍しい特徴がみられるが、窯跡の第2焼成室より上の基盤には砂礫層が盛土され、窯の前面に溝を設けて水を西へと排水していたと推測され、溝跡と窯跡の間に2列の木杭列を打設して地盤強化をしていた可能性もあり、湧水対策と地盤強化を重視した構造である。西

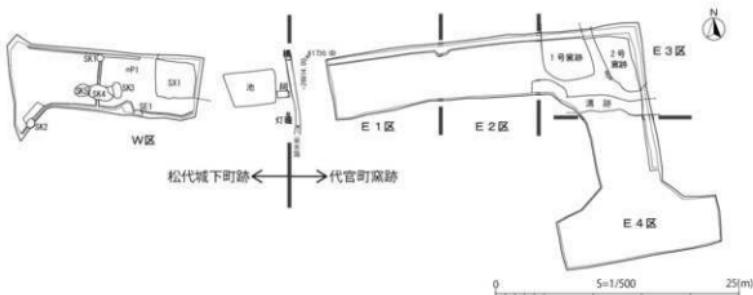


図4 遺構配置図(縮尺1/500)


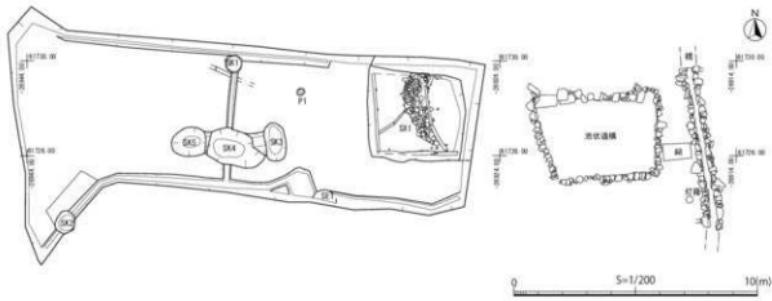


図5 W区全体図(縮尺1/200)

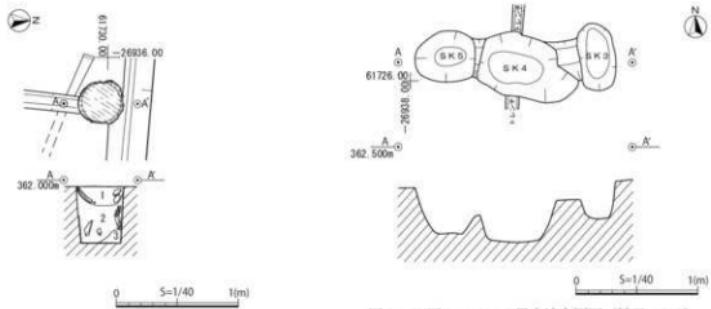

- 1 黄灰色2.5Y4/1粘土。粘性・しまりあり。小礫・遺物少。
- 2 オリーブ黒色5Y3/1粘土。粘性・しまり弱。中粒砂・炭化材・漆器・陶磁器多。
- 3 暗灰色N3/1粘土。粘性あり。しまりやや弱。

図6 W区1号土坑実測図(縮尺1/40)

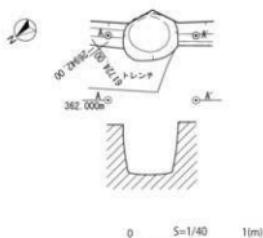


図7 W区2号土坑実測図(縮尺1/40)

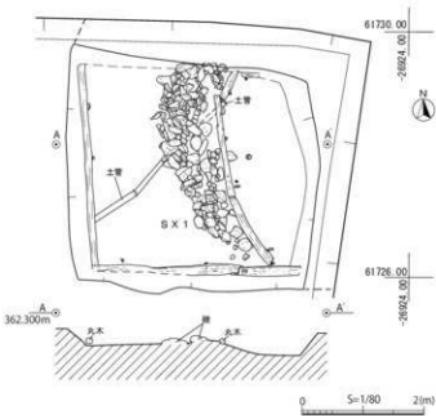


図8 W区3・4・5号土坑実測図(縮尺1/40)

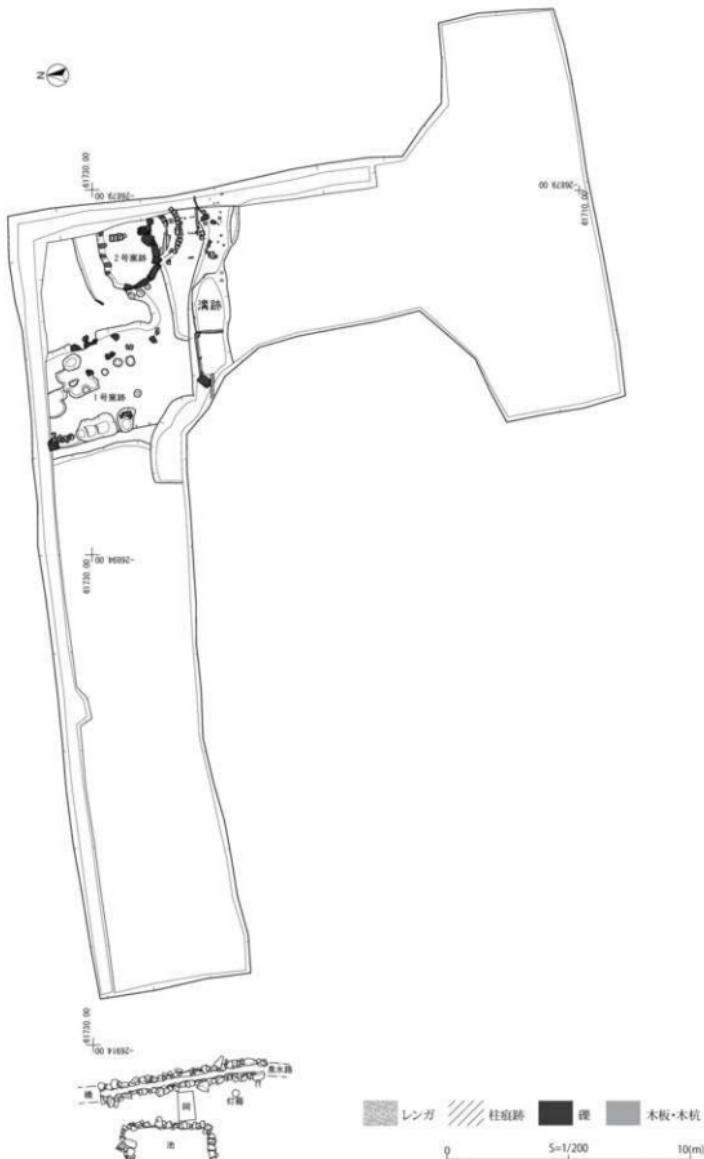


図 10 E 区全体図 (縮尺 1/200)

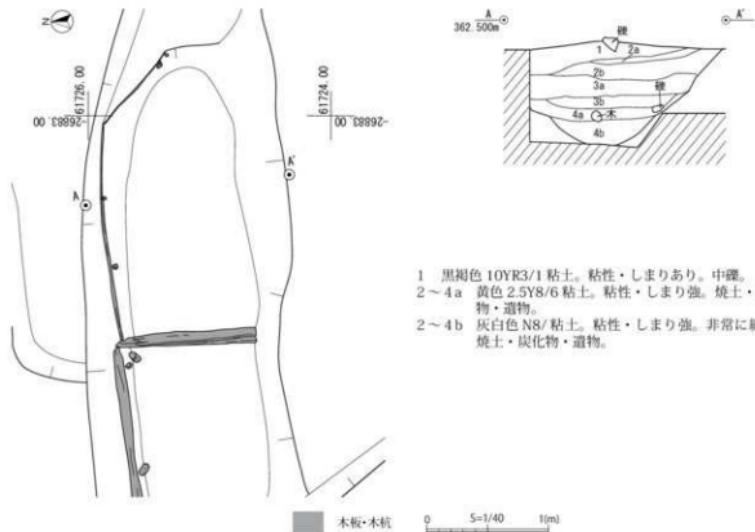


図 11 溝跡実測図（縮尺 1/40）

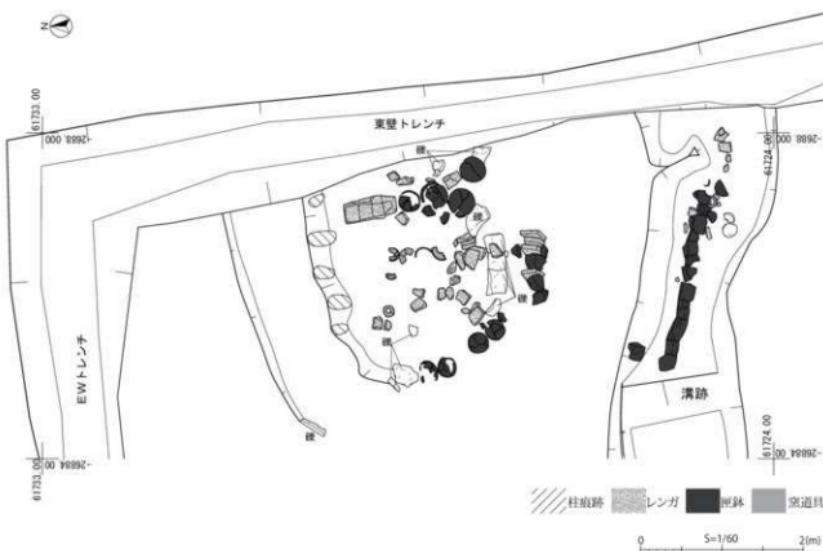


図 12 2号窯跡上層実測図（縮尺 1/60）


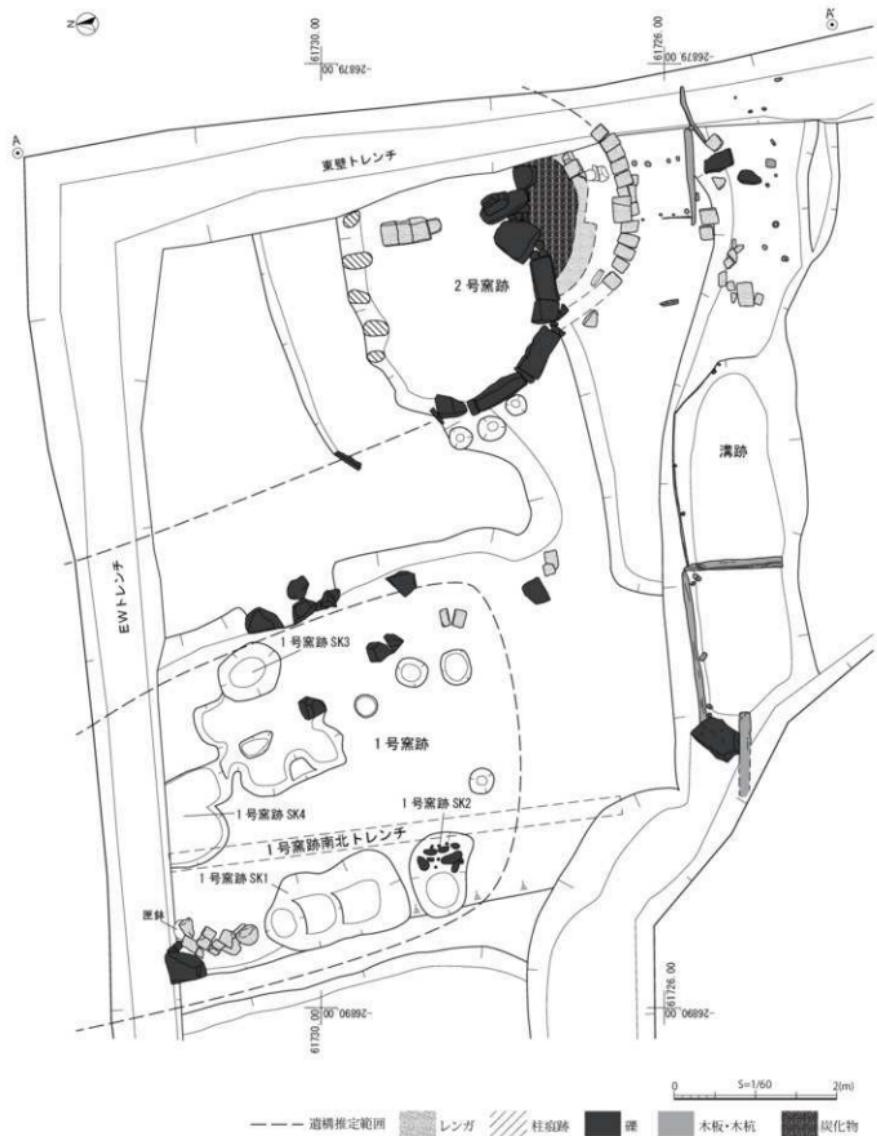


図 13 E 区東部下層実測図 (縮尺 1/60)

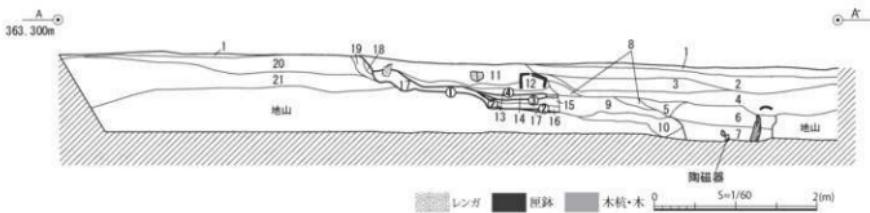

- 1 暗褐色 10YR3/3 粘土。粘性・しまりあり。礫・橙色粒。表土。
 2 黒褐色 10YR3/1 粘土。粘性・しまりあり。小礫少。窯跡廃絶後堆積土。
 3 にぶい黄橙 10YR6/3 粘土。粘性・しまりあり。中礫・橙色粒。窯跡廃絶後堆積土。
 4 にぶい黄橙 10YR6/3 粘土。粘性・しまりあり。小礫・橙色粒。窯跡廃絶後堆積土。
 5 黒褐色 10YR3/1 粘土。粘性やや弱。しまりあり。窯跡廃絶後堆積土。
 6 黒褐色 10YR3/1 粘土。粘性・しまりあり。小礫。溝跡覆土。
 7 灰色 5Y4/1 粘土。粘性強。しまりやや弱。小礫。溝跡覆土。
 8 黄橙 10YR8/6 土。粘性弱。しまりやや強。窯跡廃絶後堆積土。
 9 黒褐色 10YR3/1 粘土。粘性・しまりあり。小礫・レンガ。窯跡廃絶後堆積土。
 10 黄橙 10YR8/6 土。粘性弱。しまり強。窯跡由来。
 11 粉色 2.5YR6/6 砂。粘性・しまりなし。燒土・レンガ片・窯道具。焼成室覆土。
 12 灰黄色 2.5Y7/2 シルト。粘性弱。しまりあり。燒土・レンガ片・窯道具。焼成室覆土。
 13 黑色 N2/0 壱化物。粘性・しまりなし。製品焼成物堆積。
 14 橙色 2.5YR6/6 砂。粘性・しまりなし。燒土・レンガ片・窯道具。上面砂。④焼成面。
 15 灰黄色 2.5Y7/2 シルト。粘性弱。しまりあり。砂・燒土。③焼成面。
 16 灰黄色 2.5Y7/2 シルト。粘性弱。しまりあり。砂・燒土・レンガ片・窯道具。
 17 灰褐色 7.5YR4/2 シルト。粘性弱。しまり弱。燒土・レンガ片・窯道具。②焼成面、①窯跡底面。
 18 青灰色 5B4/1 土。粘性なし。鉄間柱痕か。
 19 灰褐色 7.5YR4/2 シルト。粘性なし・しまりやや弱。被熱。①窯跡底面。②～④面焼成面。
 20 灰黄色 2.5Y7/2 シルト。粘性弱。しまりあり。小礫・砂。窯造成土。
 21 灰白色 N8/ 砂。礫が大以上の礫主体。砂。窯造成土。

図 14 2号窯跡実測図(縮尺 1/60、調査区東壁トレント)

の側壁には 25 ~ 40cm 大の礫が堅材として積まれていたとみられ、一部は原位置を保っていた(図 13)。

溝跡は 2 号窯跡の前で調査区を横断するように検出され、窯の形に添うように構築されていることから(図 13)、窯跡と併存していたと想定される。検出面からの深さは東部で約 35cm、西部で 55cm あり、溝跡を板と木杭で土留めし、西部は板で囲まれやや深い(図 11)。覆土も東西で異なり、東部が黒褐色や灰色の粘土であるのに対し、西部は灰白色できわめて細粒の粘土と燒土が互層で堆積し、窯跡に由来するか、あるいは未検出の水築施設との関連が考えられる。溝跡内は湧水し、底面の高低差から西流すると想定される。溝跡が埋没後、匣鉢の側面破片を東西に並べて敷設しており(図 12)、調査区外まで続いていることを確認した。

第 2 節 遺物

遺物はコンテナ整理箱(縦 60 × 横 40 × 高 15cm)で 80 箱出土した。ここでは特徴的な遺物や、全体の出土傾向、代官町窯の性格に関わる部分について触れ、各掲載遺物については観察表(表 2 ~ 11)に詳述した。本文・観察表・図版とともに窯跡製品、窯道具、W 区出土遺物の順に掲載したが、W 区で出土した遺物でも代官町窯の製品と判断した場合は窯跡製品として掲載した。W 区では陶磁器・土器・木製品(漆器・曲物・下駄・箸)・石製品(砥石)・錢貨が出土している。所属時期は近世後期を若干含みながら、幕末から近代を主体とする。E 区では窯跡関係の遺物である陶磁器、窯道具、レンガ、その他の産地の陶磁器、金属製品では卸し金、中世須恵器片口鉢が出土している。所属時期は幕末から近代とみられ、磁器染付については文様と呉須の色調から幕末の製品の可能性が高いと考えているが、その他は個別に年代を確定することができなかった。

E区は全体的に攪乱を受けて遺物が調査区全域に分布していたため、出土日・出土位置・層位により分類し群による出土傾向などを検討し各項で述べた。なお掲載遺物・実測遺物はこのデータには含まれていない。

製品

製品破片の出土傾向は器種では土瓶・急須類が960点と最も多く、瓶854点、徳利503点、鉢495点、壺・甕452点、鍋295点と続く。器種については焼成時の破損比率を差し引いても土瓶・急須の出土量は多く、また瓶類もそれに次いで多いことが窺える。出土位置ではE2区1,063点、E1区が729点と量が多い。E3区は遺構が集中する範囲で、遺構内遺物に分類されたためか少量で、E4区は出土していない。遺構では溝跡が最も多く922点で、1号窯跡下層で577点、2号窯跡下層で322点が出土した。

磁器染付が出土したことは本調査における成果のひとつである。北信地域の近世在地窯の中で磁器染付の焼成に成功しているのは藤沢窯（下高井郡高山村）、吉向・須坂窯（須坂市）で、松代諸窯の採集資料には全く確認されず、陶器専焼窯と目されてきた。今回出土した磁器染付は文様と呉須の色調から近世の製品である可能性が高く、今後消費地遺跡において松代系磁器染付の出土が予想される。

陶器では小杯（37）や土瓶（92）、急須（94）に梅枝文がみられ、壺甕類と考えられる83には梅文が使用される。皿の文様は40～42のような草花文や、43・44の見込の波文と内側の菊唐草文の組み合わせがみられる。43・44は見込を輪状に釉剥ぎする五寸皿で、近世後期から幕末にかけて流行するが、見込の波文は他では見られない意匠で磁器染付の11・17にもみられる代官町窯独特の意匠と考えられる。真田宝物館に所蔵されている松代焼の採集資料である藤田コレクションには寺尾名素窯の製品があるが、37の梅枝文、五寸皿（43・44）と同じ文様がみられる。ただし皿の見込文様は帆掛け船文で異なっている。帆掛け船文として生産していたものが、次第に形が崩れて波文へ変化していった可能性があるが、大窯業地である瀬戸美濃系や肥前系の文様を踏襲するだけでなく、アレンジを加えていった結果とも考えられる。54～57の角皿にもその傾向があり、大規模窯の間隙を縫うような製品構成であったと推測される。擂鉢の御目は左回転で見込と側面を分けて二段階で施文する製品と一回で施文する製品がある。胎土は石英や白・黒・赤色粒を含み、粗い典型的な松代焼の胎土である。製品全体を通して、胎土は大型製品では石英や白・赤・黒色粒を含有する粗いものであるが、小型製品では精良な胎土も多く、他地域製品との識別は簡単ではない。御猪口（96・97）の把手は輪状ではなく舌状を呈する。瀬戸系の製品と類似する。101は涼炉である。137・138は窯間連工具である。137は施文具とみられ、中心の孔に棒を差しこみ回転させて使用したと考えられる。138は乳棒の先端部分で釉薬などを粉砕するためのもので、先端は使用により摩滅して滑らかである。

製糸関連製品

製糸関連製品は本文に詳細を記す。製糸関連製品は114～116、134・135を図化した。114・134・135は織糸鍋で、114は口縁長37cm、幅31.5cm、底部長23cm、幅22.2cm、器高10.5cm、重量4.1kg、134は口縁長41.7cm、幅29.8cm、底部長32.9cm、器高11.8cm、重量4.5kg、115・116は煮蘿鍋で、115は口径30.3cm、底径19.7cm、器高16.7cm、重量2.65kg、116は口径21.2cm、底径15.7cm、器高11.6cm、重量1.514kgである。114・135は同型製品で、134は半円状の口縁に孔が設けられている点が異なるがほぼ同型である。いずれの成形も粘土紐巻上技法で梢円形に成形後、下部をロクロケズリし、上部をロクロナデで整形している。その後半分に切り取り背板を貼り付けている。背板はナデとケズリにより整形されている。導水管は貼り付け後、小孔を列状に開口している。134・135は素焼の未成品であるが、114は内面胎釉に近い透明釉が施釉されている。115・116は織糸鍋と組み合わせて使用する煮蘿鍋で桶形であるが、導水管が付随する構造は織糸鍋と同様で、成形技術や導水管の貼り付け方法など共通点が多い。115の釉薬は織糸鍋と同じだが、116は長石釉で、導

水管の位置も異なる。117は導水管がなく、製糸関連製品ではないとみられるが、器形としては織糸鍋と同型で、成形技法も同じである。口縁長34.0cm、欠損している幅の残存値は27.8cm、器高11.7cm、重量2.706kgでW区1号不明遺構から出土した。

窯道具

窯道具では、匣鉢は溝跡に多く、窯跡でも若干出土する傾向がある。焼台である窯道具A～Hやトチ類は窯跡の上層に多い。小型の窯道具であるニギリや輪トチ、団子トチは排土からの出土が多いほか、1号窯跡下層にも集中している。円錐ピンも1号窯跡下層に集中しているが、原因は不明である。窯道具の胎土は製品と同質である。

匣鉢は通常の使用の他、窯内部で窯の基礎である礫やレンガの上に壁材として伏せ置かれていたものや、溝跡埋没後に側面を上にして一列に埋設してあるものなどがみられた。小型のものは平底と底部を下に膨らませ、重ねやすくしているものの2種類がある。大型のものは口縁部に抉りを入れ、焼成時に熱が流入しやすい構造になっている。149は体部下端に小孔を開け同様の効果を得ようとするものである。匣鉢の口縁上面にはトチが付着したものがみられ、重ね焼きに際して間に挟んだようである。焼台は窯道具A～E・G・Hに分類した。窯道具A（153～156）は上面に孔をもつ円筒の焼台の下部をアーチ状に抉り脚部を作りだすもので、関西系の窯道具である。BはAのような脚部ではなく、下端が直線的なものをB1（157～160）、上面端部から下端にかけて外反するものをB2（161～164）、下端が端反りになるものをB3（165～169）、上面の孔の外周が一段盛り上がるものをB4（170・171）、そのほかをB5（172）とした。C（173・174）はBに脚が附属し、D（175～180）は板トチの中央に孔がある形状である。Eは円筒状で口縁が水平に突出したものである（182・183）。181のように底部があるものも含まれる。G（184～186）は断面台形で上面は開口し、底部も大きな孔がある。Hは円筒状で上面に孔がないもので（187・188）、187のようにトチとともに製品間に挟んで使用したと考えられる。板トチはA～Dに分けた。A（189～192）は底部がやや丸底で、B（193～198）は厚さ4～6mm程度と薄く、それより厚いものはCとした（199）。板トチに脚が付加されたものをD類とした（200・201）。輪トチは外径10cmを境として大小に分類した（202～208）。脚付輪トチは成形技法の違いによりA～Cに分け、Aは円錐形または四角錐形の脚を貼付けているもの（209～217）、Bは輪トチ下面を指圧により成形し、脚を摘んで作りだすものとし（218～221）、代官町窯独自の窯道具の可能性が高い。CはA・B以外のものである（222）。このほかハマ・脚付ハマ（223・224）・焼台（225・226）・トチ（227～232・234・235）・ニギリ（236・237）・半球トチ（233）・円錐ピンがある。円錐ピンは図を掲載しなかったが、形状が均質で型成形によると推測される。団子トチは未実測の資料で計測可能な1,472点を直径で6段階に分類し、6cm以上をA、5cm大をB、4cm大をC、3cm大をG、2.5cm以上3cm未満をD、2cm以上2.5cm未満をEとした。Cが763点、と最も多く、ついでBが265点、Gが208点であった。製品や団子トチに残された痕跡から、この3種類は擂鉢や鉢など中型の製品を窯詰めする際に多用されていたことが判明し、出土比率の多さからも、鉢類が主力製品のひとつであったことを示唆している。

レンガ

262～265は窯体に使用されたレンガで、代表的な例として写真のみ掲載した。レンガは形状と厚さなどにより7種類に分類した。Aを厚さ3.5～5cmの角型、Bを隅丸方形の小型のレンガ、Cが瓦状、Dは厚さが6cm以上、Eは厚さ6cm未満、Gは厚さ3.5cm未満、Fはその他とした。完形のものが少なく具体的な形や使用方法が不明であるが、2号窯跡燃焼室底面に弧状に敷かれていたレンガがDに含まれる。262はE区包含層から出土した。欠損しているため現存値であるが、長さ28cm、幅20cm、厚さ16.2cm、重量8.55kgでFに分類した。にぶい赤褐色で、非常に粗い胎土で3cm大以下の礫を多く含む。上面に窓みが設けられる。側面には厚さ1～3

cmの軸が付着しているため内壁の可能性がある。263はB類で調査区北壁東西トレンチから出土した。長さ12cm、幅9cm、厚さ4.3cmの隅丸方形で、にぶい赤褐色の胎土で非常に粗粒であり、礫を多量に含む。被熱により非常に脆弱化している。上下面に手指による圧痕が4ヵ所観察される。成形は不明であるが、型と手づくねによる成形の可能性が高い。264はD類で2号窯跡下層から出土した。長さ21cm、幅18cm、厚さ6.5cm、重量3.65kgである。方形で、上下面に使用痕跡がみられる。にぶい赤褐色で、胎土は非常に粗く礫を多く含む。265は1・2号窯跡上層から出土した。側面に縱方向の窪みがあり、他の面は軸が付着する面と何も観察されない面がある。一辺16.5cmの正立方体に近いD類で、上方は小形化する。高さ12cm、重量3.35kgで264と同じ胎土である。

W区出土遺物

W区の1号土坑で掲載した製品は瀬戸美濃系を主体とする。267は非常に厚手で施釉ムラがある磁器染付で、美濃焼と考えられる。270も文様の特徴から美濃焼とみられる。268は瀬戸焼の古瀬戸小西窯跡で19世紀中葉にみられる製品である。2号土坑の272は18世紀代の肥前系灰釉陶器碗で、内面にススが付着していた。4号土坑の273は草花文の鉄絵碗、274は菊花文の色絵碗で、器形と文様から18世紀後半の京信楽系製品と判断した。1号不明遺構は近代の製品と窯道具で占められ、ほとんどが瀬戸美濃系と代官町窯の製品とみられる。276～278、292～295は型紙刷の磁器染付で、明治から大正期にかけての瀬戸美濃系製品である。281はクロム青磁の碗、280の縦縞文、283の横線文、286の麦わら手など典型的な瀬戸美濃系製品が出土した。縦縞文については代官町窯の徳利(25)にもみられる。299は肥前系の磁器染付鉢で漆緋がされており、高台内に修理の際の朱書きが残っている。296・297は大正から昭和期の製品で、産地は不明である。

第3節 総括

代官町窯は1839年(天保10)家老恩田頼母の指揮で藩士岩下革の屋敷隣接地に開窯した。その後吉向行阿の弟子で瀬戸の陶工である加藤房造が窯いたとされ、その時期は吉向が須坂を去った1853年(嘉永6)前後のことが推測される。明治期には7室有段式登窯と1室の素焼窯があったとの記録があるが、1933年(昭和8)閉窯した。調査では遺構の位置と規模・形状から、1号窯跡が素焼窯の可能性が高く、2号窯跡は本焼き用の登窯と判断した。2号窯跡の狄間構造は有段斜め狄間の可能性もあり、また燃焼室の平面構造からは古窯である可能性もあるが不明である。窯の構造の特徴としては地形の傾斜とは逆に窯を構築すること、窯の前面に排水用の溝を設けることが挙げられる。製品と窯道具の特徴からは、瀬戸美濃系と関西以西の系統の影響を受けながら、独自の文様や器形を生み出していることが窺えた。また梅枝文については寺尾窯にも同じ文様がみられるところから、松代系の系譜が想定される。代官町窯は、それまでの松代系窯の京・信楽系技術と、関西系の陶工である吉向、瀬戸の陶工である加藤房造により、瀬戸系・関西系技術の影響を受け発展していくことと見做される。今後の課題は調査で判断できなかった製品の年代を識別することである。今回の調査で明らかになった松代系の製品群の特徴をもとに、より確実に松代系陶磁器の識別ができるようになったと思われる。今後消費地遺跡における出土状況、特に他地域製品との共伴関係により、製品の年代を確定していく必要があろう。

表2 地質遺物觀察表(製成)

地質遺物		遺物名	出土位置	層位	種類	性質	法 規 (m)	法 規 (m)	量	地 質	施 土	施 工	施 工	施 工	
層	高														
1	E	2号井	上部	土层	岩	岩	0.8	3.9	60.4	3.6	灰黑色 灰岩	砂砾石 砾石	砂砾石 砾石	砂砾石 砾石	砂砾石 砾石
2	E	2號	上部	砂层	岩	岩	0.8	4.6	86.4	4.6	灰黑色 灰岩	砂砾石 砾石	砂砾石 砾石	砂砾石 砾石	砂砾石 砾石
3	E	15K	浅土	砂层	砂层	砂层	—	—	—	—	—	—	—	—	—
4	E	2號	内部	砂层	砂层	砂层	10.4	—	—	—	—	—	—	—	—
5	E	2號	EW上-シチ	砂层	砂层	砂层	—	3.5	44.0	62.0	2.6 灰岩	砂砾石 砾石	砂砾石 砾石	砂砾石 砾石	砂砾石 砾石
6	E	2號	内部	砂层	砂层	砂层	10.4	—	—	—	—	—	—	—	—
7	E	2號	EW上-シチ	砂层	砂层	砂层	10.4	—	—	—	—	—	—	—	—
8	E	2號	内部	砂层	砂层	砂层	9.0	—	—	—	—	—	—	—	—
9	E	2号井	底部	砂层	砂层	砂层	10.0	—	—	—	—	—	—	—	—
10	E	2号井	底部	砂层	砂层	砂层	—	—	—	—	—	—	—	—	—
11	E	2號	底部	砂层	砂层	砂层	—	—	—	—	—	—	—	—	—
12	E	2號	内部	砂层	砂层	砂层	—	—	—	—	—	—	—	—	—
13	E	2號	EW上-シチ	砂层	砂层	砂层	—	—	—	—	—	—	—	—	—
14	E	2號	内部	砂层	砂层	砂层	—	—	—	—	—	—	—	—	—
15	E	2號	内部	砂层	砂层	砂层	—	—	—	—	—	—	—	—	—
16	E	15K	浅土	砂层	砂层	砂层	—	—	—	—	—	—	—	—	—
17	E	2號	内部	砂层	砂层	砂层	9.4	1.7	1.8	3.0	2.6 灰岩	砂砾石 砾石	砂砾石 砾石	砂砾石 砾石	砂砾石 砾石
18	E	2號	底部	砂层	砂层	砂层	7.8	3.7	6.1	11.6	4.6 灰岩	砂砾石 砾石	砂砾石 砾石	砂砾石 砾石	砂砾石 砾石
19	E	2號	内部	砂层	砂层	砂层	—	—	—	—	—	—	—	—	—
20	E	2號	EW上-シチ	砂层	砂层	砂层	—	—	—	—	—	—	—	—	—
21	E	2號	内部	砂层	砂层	砂层	—	—	—	—	—	—	—	—	—
22	E	2號	内部	砂层	砂层	砂层	—	—	—	—	—	—	—	—	—
23	E	2號	浅土	砂层	砂层	砂层	—	—	—	—	—	—	—	—	—
24	E	2号井	底部	砂层	砂层	砂层	—	—	—	—	—	—	—	—	—
25	E	15K	EW上-シチ	砂层	砂层	砂层	—	—	—	—	—	—	—	—	—
26	E	2号井	底部	砂层	砂层	砂层	—	—	—	—	—	—	—	—	—
27	E	2號	底部	砂层	砂层	砂层	—	—	—	—	—	—	—	—	—
28	E	2號	底部	砂层	砂层	砂层	—	—	—	—	—	—	—	—	—
29	E	2號	EW上-シチ	砂层	砂层	砂层	—	—	—	—	—	—	—	—	—
30	E	15K	EW上-シチ	砂层	砂层	砂层	—	—	—	—	—	—	—	—	—
31	E	2號	底部	砂层	砂层	砂层	—	—	—	—	—	—	—	—	—
32	E	2號	上部	砂层	砂层	砂层	—	—	—	—	—	—	—	—	—
33	E	2號	内部	砂层	砂层	砂层	—	—	—	—	—	—	—	—	—
34	E	2號	内部	砂层	砂层	砂层	—	—	—	—	—	—	—	—	—
35	E	2號	底部	砂层	砂层	砂层	—	—	—	—	—	—	—	—	—
36	E	2号井	底部	砂层	砂层	砂层	—	—	—	—	—	—	—	—	—
37	E	2號	内部	砂层	砂层	砂层	—	—	—	—	—	—	—	—	—
38	E	2號	内部	砂层	砂层	砂层	—	—	—	—	—	—	—	—	—
39	W	1号井	底部	砂层	砂层	砂层	—	—	—	—	—	—	—	—	—
40	W	1号井	底部	砂层	砂层	砂层	—	—	—	—	—	—	—	—	—
41	E	1号井	底部	砂层	砂层	砂层	—	—	—	—	—	—	—	—	—

表3 掘藏遺物觀察表(製品)

番号	測定	測定名	出土位置	層位	種類	形態	法 長 (cm)	直 徑 (cm)	高 度 (cm)	重 量 (g)	保存状 態	地 質	物 質	特 徴	備 考	
42 E	1号の持 E.W.トレンチ	東部	上層	陶器	器	筒形	14.0	7.1	6.4	90.4	2.6	灰褐色 や少々青白 色	土	口部成形面付高 い足付灰褐色 の土器	口部成形面付高 い足付灰褐色 の土器	
43 E	溝跡	東部	上層	陶器	器	筒形	14.0	7.1	6.4	90.4	2.6	灰褐色 や少々青白 色	土	口部成形面付高 い足付灰褐色 の土器	口部成形面付高 い足付灰褐色 の土器	
44 E	1号の持 E.W.トレンチ	溝跡	器	筒形	—	—	5.8	2.3	10.3	60.7	1.6	灰褐色 や少々青白 色	土	口部成形面付高 い足付灰褐色 の土器	口部成形面付高 い足付灰褐色 の土器	
45 E	1号の持 E.W.トレンチ	溝跡	器	筒形	—	—	13.8	6.1	3.0	52.3	1.6	灰褐色 や少々青白 色	土	口部成形面付高 い足付灰褐色 の土器	口部成形面付高 い足付灰褐色 の土器	
46 E	窓跡	周辺	輪山	陶器	器	筒形	17.0	—	—	43.4	4.4	1.6	灰褐色 や少々青白 色	土	口部成形面付高 い足付灰褐色 の土器	口部成形面付高 い足付灰褐色 の土器
47 W	1号の持 SK3と後合	周下層	陶器	器	筒形	—	13.8	6.9	3.0	98.9	4.6	に少々 青白 色	土	口部成形面付高 い足付灰褐色 の土器	口部成形面付高 い足付灰褐色 の土器	
48 E	窓跡	上層	陶器	器	筒形	—	—	6.8	1.6	60.1	—	灰褐色 や少々青白 色	土	口部成形面付高 い足付灰褐色 の土器	口部成形面付高 い足付灰褐色 の土器	
49 E	溝跡	西部	陶器	器	筒形	—	9.9	4.9	2.7	77.1	5.6	灰褐色 や少々青白 色	土	口部成形面付高 い足付灰褐色 の土器	口部成形面付高 い足付灰褐色 の土器	
50 E	溝跡	西部	窓跡	陶器	器	筒形	14.0	8.4	3.8	41.3	1.6	オーバー ル・セラミック 灰褐色	土	口部成形面付高 い足付灰褐色 の土器	口部成形面付高 い足付灰褐色 の土器	
51 E	窓跡	上層	陶器	器	筒形	—	10.0	4.8	2.0	52.0	2.3	灰褐色 や少々青白 色	土	口部成形面付高 い足付灰褐色 の土器	口部成形面付高 い足付灰褐色 の土器	
52 E	溝跡	西部	上層	陶器	器	筒形	10.2	4.7	2.3	57.4	4.6	灰褐色 や少々青白 色	土	口部成形面付高 い足付灰褐色 の土器	口部成形面付高 い足付灰褐色 の土器	
53 E	溝跡	東部	上層	陶器	器	筒形	10.0	4.6	1.7	42.2	3.6	灰褐色 や少々青白 色	土	口部成形面付高 い足付灰褐色 の土器	口部成形面付高 い足付灰褐色 の土器	
54 W	1号の持 E.W.トレンチ	溝跡	器	筒形	—	7.6	3.6	2.4	71.8	6.6	灰褐色 や少々青白 色	土	口部成形面付高 い足付灰褐色 の土器	口部成形面付高 い足付灰褐色 の土器		
55 W	1号の持 E.W.トレンチ	溝跡	器	筒形	—	7.5	3.5	2.3	53.5	5.6	灰褐色 や少々青白 色	土	口部成形面付高 い足付灰褐色 の土器	口部成形面付高 い足付灰褐色 の土器		
56 W	1号の持 E.W.トレンチ	溝跡	器	筒形	—	7.7	3.6	2.3	48.8	5.6	灰褐色 や少々青白 色	土	口部成形面付高 い足付灰褐色 の土器	口部成形面付高 い足付灰褐色 の土器		
57 W	1号の持 E.W.トレンチ	溝跡	器	筒形	—	7.4	3.5	2.3	56.2	5.6	灰褐色 や少々青白 色	土	口部成形面付高 い足付灰褐色 の土器	口部成形面付高 い足付灰褐色 の土器		
58 E	溝跡	西部	1・2階	陶器	器	筒形	—	6.3	4.0	17.3	6.6	灰褐色 や少々青白 色	土	口部成形面付高 い足付灰褐色 の土器	口部成形面付高 い足付灰褐色 の土器	
59 E	窓跡	東部	1・2階	陶器	器	筒形	14.0	6.7	7.3	27.6	4.6	灰褐色 や少々青白 色	土	口部成形面付高 い足付灰褐色 の土器	口部成形面付高 い足付灰褐色 の土器	
60 W	1号の持 E.W.トレンチ	溝跡	器	筒形	—	26.4	18.8	20.0	26.082	3.6	灰褐色 や少々青白 色	土	口部成形面付高 い足付灰褐色 の土器	口部成形面付高 い足付灰褐色 の土器		
61 E	溝跡	西部	2階	陶器	器	筒形	34	31.4	16.5	15.6	2.623	4.6	灰褐色 や少々青白 色	土	口部成形面付高 い足付灰褐色 の土器	口部成形面付高 い足付灰褐色 の土器
62 E	溝跡	西部	1・2階	陶器	器	筒形	20.4	10.4	11.2	99.8	4.6	灰褐色 や少々青白 色	土	口部成形面付高 い足付灰褐色 の土器	口部成形面付高 い足付灰褐色 の土器	
63 W	1号の持 E.W.トレンチ	溝跡	器	筒形	—	25.5	14.5	14.8	27.061	5.6	灰褐色 や少々青白 色	土	口部成形面付高 い足付灰褐色 の土器	口部成形面付高 い足付灰褐色 の土器		
64 E	溝跡	西部	上層	陶器	片口鉢	—	16.8	9.0	9.0	557.9	5.6	灰褐色 や少々青白 色	土	口部成形面付高 い足付灰褐色 の土器	口部成形面付高 い足付灰褐色 の土器	
65 E	溝跡	西部	2・3階	陶器	片口鉢	—	19.5	8.5	9.2	570.0	5.6	灰褐色 や少々青白 色	土	口部成形面付高 い足付灰褐色 の土器	口部成形面付高 い足付灰褐色 の土器	
66 E	溝跡	西部	2階	陶器	片口鉢	合	17.0	7.4	7.6	320.7	4.6	灰褐色 や少々青白 色	土	口部成形面付高 い足付灰褐色 の土器	口部成形面付高 い足付灰褐色 の土器	
67 E	溝跡	東部	1・2階	陶器	片口鉢	合	17.7	7.8	8.8	272.1	3.6	灰褐色 や少々青白 色	土	口部成形面付高 い足付灰褐色 の土器	口部成形面付高 い足付灰褐色 の土器	

表4 地質遺物観察表(製品)

番号	地質名	出土地點	層位	種類	器種	口径	法 量(cm)	高 度	存 在	施 工	施 工	重 量 (g)	存 在	施 工	施 工		
68 E	漢	西北	3-4層	陶器	罐	32.5	16.7	16.1	22.4±4.6	4.6	にふく褐色 褐色 灰白色 白地	15.6	(15.2)	74.6	2.6	にふく褐色 褐色 灰白色 白地	
69 E	293号窯	1号	陶器	罐	—	—	—	—	—	—	青釉にふく褐色 白地	15.6	15.4	56.7	2.6	にふく褐色 褐色 灰白色 白地	
70 W	1号4号窯	陶器	罐	罐	28.4	14.1	15.4	56.7	2.6	にふく褐色 褐色 灰白色 白地	2.8	—	—	—	ロコロ底底外灰褐色 内灰褐色		
71 E	39号 EWレンヂ	陶器	罐	罐	27.6	12.5	15.4	51.6	2.6	にふく褐色 褐色 灰白色 白地	9.0	(16.0)	51.0	3.6	青釉にふく褐色 白地		
72 E	1号4号窯	1号	陶器	瓶	—	—	—	—	—	—	青釉にふく褐色 白地	—	—	—	ロコロ底底外灰褐色 内灰褐色		
73 E	漢	西北	陶器	瓶	—	—	—	—	—	—	青釉にふく褐色 白地	—	—	—	ロコロ底底外灰褐色 内灰褐色		
74 E	漢	東部	1-2層	陶器	瓶	2.1	3.0	7.5	75.8	5.6	にふく褐色 灰白色 白地	—	—	—	底灰褐色		
75 E	漢	西北	1-2層	陶器	瓶	—	—	5.8	(5.4)	12.8	4.6	灰白色	—	—	—	底灰褐色	
76 W	1号1号	1号	陶器	杯	7.8	—	(10.0)	12.0	3.6	灰褐色 白	—	—	—	—	ロコロ底底外灰褐色 内灰褐色		
77 W	1号1号	1号	陶器	杯	—	—	5.7	(11.7)	14.1	4.6	灰褐色 白	—	—	—	ロコロ底底外灰褐色 内灰褐色		
78 E	漢	西北	1-2層	陶器	杯	—	—	9.0	(16.2)	17.4	2.6	にふく褐色 灰白色 白地	—	—	—	ロコロ底底外灰褐色 内灰褐色	
79 W	1号1号	上1下1	陶器	杯	2.3	—	(15.7)	60.8	1.6	灰褐色 白	—	—	—	—	底灰褐色		
80 E	1号	—	陶器	杯	4.0	—	(16.7)	103.1	2.6	にふく褐色 白	—	—	—	—	底灰褐色		
81 E	漢	西北	2層	陶器	杯	—	—	7.4	(16.1)	47.8	5.6	灰白色	—	—	—	底灰褐色	
82 E	1号2号	周辺	陶器	杯	—	—	8.7	13.2	57.0	4.6	にふく褐色 灰白色 白地	—	—	—	ロコロ底底外灰褐色 内灰褐色		
83 W	漢在6号	—	陶器	杯	—	—	7.7	69.0	18.3	4.6	灰褐色 灰白色 白地	—	—	—	ロコロ底底外灰褐色 内灰褐色		
84 E	漢	西北	4号	陶器	杯	4.0	3.6	5.6	81.3	4.6	灰褐色 灰白色 白地	—	—	—	ロコロ底底外灰褐色 内灰褐色		
85 E	293号窯	1号	陶器	杯	8.7	—	(4.2)	27.6	1/6	にふく褐色 灰白色 白地	—	—	—	ロコロ底底外灰褐色 内灰褐色			
86 E	漢	西北	2層	陶器	瓶	17.0	6.8	16.3	34.0	5.6	灰褐色 白	—	—	—	ロコロ底底外灰褐色 内灰褐色		
87 E	漢	西北	1号下1	陶器	瓶	14.8	6.5	8.6	21.0	4.6	灰褐色 白	—	—	—	ロコロ底底外灰褐色 内灰褐色		
88 W	1号1号	S3と接合	1号	陶器	行平鍋	16.1	16.1	16.1	56.8±4.7	3.0	21.4	4.6	にふく褐色 灰白色 白地	—	—	—	ロコロ底底外灰褐色 内灰褐色
89 W	1号1号	1号	陶器	行平鍋	17.6	7.5	16.6	40.4	5.6	にふく褐色 灰白色 白地	—	—	—	ロコロ底底外灰褐色 内灰褐色			
90 W	4号1号	壠上	陶器	行丸鍋	7.1	4.5	4.5	68.1	4.6	灰褐色 白	—	—	—	ロコロ底底外灰褐色 内灰褐色			
91 E	漢	西北	1-2層	陶器	行平鍋	7.3	2.9	2.3	20.1	5.6	灰褐色 白	—	—	—	ロコロ底底外灰褐色 内灰褐色		
92 E	漢	西北	1-2層	陶器	上鍋	7.2	7.6	9.8	25.2	4.6	にふく褐色 灰白色 白地	—	—	—	ロコロ底底外灰褐色 内灰褐色		
93 E	漢	西北	1層	陶器	上鍋	—	—	—	76.2	7.9	1/6	灰褐色 灰白色 白地	—	—	—	ロコロ底底外灰褐色 内灰褐色	
94 E	漢	西北	2層	陶器	立鍋	6.2	6.0	8.2	60.1	4.6	にふく褐色 白	—	—	—	ロコロ底底外灰褐色 内灰褐色		
95 E	293号窯	1号	陶器	立鍋	8.4	—	—	41.1	3.1	5.6	灰褐色 白	—	—	—	手づくね形灰褐色 内灰褐色		

表5 掘遺物整理表(製品)

番号	遺物名	出土位置	層位	種類	口径	法 径(cm)	直 徑(cm)	高 度(cm)	重 量(g)	保存状 態	施 工	備 考
96 W W 19-4-28	陶器	西面 1-2階	陶器	陶器	5.2	3.4	3.4	45.8	6.6	にごく褐色の土の白 灰釉瓦	ロクロ成形・窯焼成 感想	内側施釉少 外側施釉多
97 E E 19-4-28	陶器	西面 1-2階	陶器	陶器	5.2	3.5	3.0	40.4	6.6	褐色の土の白の 灰釉瓦	ロクロ成形・窯焼成 感想	下端に施釉少 上端に施釉多
98 W W 19-4-28	陶器	西面 1-2階	陶器	陶器	15.7	24.7	4.0	2017	4.6	にごく褐色の土の白 灰釉瓦	ロクロ成形・窯焼成 感想	全体に施釉少 下端に施釉多
99 E E 19-4-28	陶器	西面 1-2階	陶器	陶器	5.0	受皿6.8	2.5	35.6	6.6	褐色の土の白の 灰釉瓦	ロクロ成形・窯焼成 感想	全体に施釉少 下端に施釉多
100 E E 19-4-28	陶器	西面 1-2階	陶器	陶器	7.8	5.4	1.9	52.3	6.6	褐色の土の白の 灰釉瓦	ロクロ成形・窯焼成 感想	全体に施釉少 下端に施釉多
101 E E 19-4-28	陶器	西面 1-2階	陶器	陶器	13.5	—	15.5	252.0	1.6	褐色の土の白の 灰釉瓦	ロクロ成形・窯焼成 感想	全体に施釉少 下端に施釉多
102 E E 19-4-28	陶器	西面 1-2階	陶器	陶器	5.5	4.2	4.5	67.3	4.6	にごく褐色の土の白の 灰釉瓦	ロクロ成形・窯焼成 感想	全体に施釉少 下端に施釉多
103 E E 19-4-28	陶器	西面 1-2階	陶器	陶器	5.7	4.0	4.7	94.8	6.6	褐色の土の白の 灰釉瓦	ロクロ成形・窯焼成 感想	全体に施釉少 下端に施釉多
104 E E 19-4-28	陶器	西面 1-2階	陶器	陶器	—	4.6	4.5	128.6	4.6	褐色の土の白の 灰釉瓦	ロクロ成形・窯焼成 感想	全体に施釉少 下端に施釉多
105 E E 19-4-28	陶器	西面 1-2階	陶器	陶器	4.4	3.2	3.4	38.0	5.6	褐色の土の白の 灰釉瓦	ロクロ成形・窯焼成 感想	全体に施釉少 下端に施釉多
106 E E 19-4-28	EWトレンチ	陶器	陶器	陶器	5.0	3.8	3.8	51.9	4.6	褐色の土の白の 灰釉瓦	ロクロ成形・窯焼成 感想	全体に施釉少 下端に施釉多
107 E E 19-4-28	陶器	西面 1-2階	陶器	陶器	4.5	—	2.2	50.9	5.6	褐色の土の白の 灰釉瓦	ロクロ成形・窯焼成 感想	全体に施釉少 下端に施釉多
108 E E 19-4-28	陶器	西面 1-2階	陶器	陶器	—	5.0	6.2	97.9	4.6	褐色の土の白の 灰釉瓦	ロクロ成形・窯焼成 感想	全体に施釉少 下端に施釉多
109 E E 19-4-28	陶器	西面 1-2階	陶器	陶器	—	3.8	6.9	130.6	4.6	褐色の土の白の 灰釉瓦	ロクロ成形・窯焼成 感想	全体に施釉少 下端に施釉多
110 E E 19-4-28	陶器	西面 1-2階	陶器	陶器	4.2	3.7	7.4	21.4	5.6	褐色の土の白の 灰釉瓦	ロクロ成形・窯焼成 感想	全体に施釉少 下端に施釉多
111 E E 19-4-28	陶器	西面 1-2階	陶器	陶器	11.2	7.2	8.6	316.5	5.6	褐色の土の白の 灰釉瓦	ロクロ成形・窯焼成 感想	全体に施釉少 下端に施釉多
112 E E 19-4-28	陶器	西面 1-2階	陶器	陶器	—	20.0	8.4	858.0	2.6	にごく褐色の土の白の 灰釉瓦	ロクロ成形・窯焼成 感想	全体に施釉少 下端に施釉多
113 W W 19-4-28	陶器	西面 1-2階	陶器	陶器	15.7	9.0	9.6	710.8	5.6	褐色の土の白の 灰釉瓦	ロクロ成形・窯焼成 感想	全体に施釉少 下端に施釉多
114 E E 19-4-28	陶器	西面 1-2階	陶器	陶器	18.5	12.5	11.5	—	—	褐色の土の白の 灰釉瓦	ロクロ成形・窯焼成 感想	全体に施釉少 下端に施釉多
115 E E 19-4-28	陶器	西面 1-2階	陶器	陶器	15(5.6)	—	115.2	—	—	褐色の土の白の 灰釉瓦	ロクロ成形・窯焼成 感想	全体に施釉少 下端に施釉多
116 E E 19-4-28	陶器	西面 1-2階	陶器	陶器	12.0	6.0	8.8	208.4	5.6	にごく褐色の土の白の 灰釉瓦	ロクロ成形・窯焼成 感想	全体に施釉少 下端に施釉多
117 E E 19-4-28	陶器	西面 1-2階	陶器	陶器	7.0	4.2	3.3	31.5	4.6	褐色の土の白の 灰釉瓦	ロクロ成形・窯焼成 感想	全体に施釉少 下端に施釉多
118 E E 19-4-28	陶器	西面 1-2階	陶器	陶器	22.6	10.3	12.5	859.2	4.6	褐色の土の白の 灰釉瓦	ロクロ成形・窯焼成 感想	全体に施釉少 下端に施釉多
119 E E 19-4-28	陶器	西面 1-2階	陶器	陶器	21.4	10.0	9.8	487.0	4.6	にごく褐色の土の白の 灰釉瓦	ロクロ成形・窯焼成 感想	全体に施釉少 下端に施釉多
120 E E 19-4-28	陶器	西面 1-2階	陶器	陶器	32.5	14.0	16.0	1,527.7	4.6	にごく褐色の土の白の 灰釉瓦	ロクロ成形・窯焼成 感想	全体に施釉少 下端に施釉多
121 E E 19-4-28	陶器	西面 1-2階	陶器	陶器	—	—	—	—	—	褐色の土の白の 灰釉瓦	ロクロ成形・窯焼成 感想	全体に施釉少 下端に施釉多
122 E E 19-4-28	陶器	西面 1-2階	陶器	陶器	—	—	—	—	—	褐色の土の白の 灰釉瓦	ロクロ成形・窯焼成 感想	全体に施釉少 下端に施釉多
123 E E 19-4-28	陶器	西面 1-2階	陶器	陶器	—	—	—	—	—	褐色の土の白の 灰釉瓦	ロクロ成形・窯焼成 感想	全体に施釉少 下端に施釉多
124 E E 19-4-28	陶器	西面 1-2階	陶器	陶器	—	—	—	—	—	褐色の土の白の 灰釉瓦	ロクロ成形・窯焼成 感想	全体に施釉少 下端に施釉多
125 E E 19-4-28	陶器	西面 1-2階	陶器	陶器	—	—	—	—	—	褐色の土の白の 灰釉瓦	ロクロ成形・窯焼成 感想	全体に施釉少 下端に施釉多
126 E E 19-4-28	陶器	西面 1-2階	陶器	陶器	—	—	—	—	—	褐色の土の白の 灰釉瓦	ロクロ成形・窯焼成 感想	全体に施釉少 下端に施釉多
127 E E 19-4-28	陶器	西面 1-2階	陶器	陶器	—	—	—	—	—	褐色の土の白の 灰釉瓦	ロクロ成形・窯焼成 感想	全体に施釉少 下端に施釉多
128 E E 19-4-28	陶器	西面 1-2階	陶器	陶器	—	—	—	—	—	褐色の土の白の 灰釉瓦	ロクロ成形・窯焼成 感想	全体に施釉少 下端に施釉多

表 6 地質遺物観察表 (製品)

地質 番号	遺物名	出土位置	層位	種類	分類	法 長	幅 (cm)	厚 さ (cm)	重 量 (g)	施 工 方 法	施 工 材 料	施 工 場	施 工 場	施 工 場	
129 E	滑石	内面	上層	灰岩	鉄錆	鉄錆	長9.5	幅0.3	厚0.1	882	3.6	に-△-褐色	滑石	長9.5	
130 E	滑石	東面	下層	灰岩	灰岩	灰岩	長5.2	幅4.0	厚0.6	839	6.6	に-△-褐色	滑石	長5.2	
131 E	滑石	東面	下層	灰岩	灰岩	灰岩	長7.0	幅3.0	厚4.1	71.2	6.6	に-△-褐色	滑石	長7.0	
132 E	1号726	上層	水槽小 長	水槽	長	水槽	長2.4	幅0.9	厚1.3	2.8	2.6	に-△-褐色	滑石	長2.4	
133 E	2号726	上層	灰岩	灰岩	灰岩	灰岩	長5.9	幅4.5	厚6.5	69.0	1.6	△-△-褐色	滑石	長5.9	
136 E	5号4	上層	灰岩	灰岩	灰岩	灰岩	長1.6	幅0.6	厚1.6	14.6	1.6	△-△-褐色	滑石	長1.6	
137 E	2号726	西牆上	灰岩	灰岩	灰岩	灰岩	長0.9	幅0.9	厚0.9	2.0	87.8	0.6	△-△-褐色	滑石	長0.9
138 W	1号4号切塊	西牆上	灰岩	灰岩	灰岩	灰岩	長4.3	幅0.6	厚0.6	8.8	10.1	△-△-褐色	滑石	長4.3	

表 7 遺物観察表 (道具類)

地質 番号	遺物名	出土位置	層位	分類	法 長	幅 (cm)	厚 さ (cm)	施 工 方 法	施 工 材 料	施 工 場	施 工 場	施 工 場	施 工 場	施 工 場	
139 滑石	内面	面	面	面	面	14.7	—	14.8	6.8	948.7	6.6	△-△-褐色	滑石	面	
140 E区	電卓トランシーバー	下層	面	面	面	13.8	—	15.1	6.4	544.1	4.6	△-△-褐色	滑石	面	
141 滑石	東面	上面	面	面	面	—	16.7	6.7	796.8	5.6	△-△-褐色	滑石	面		
142 滑石	面	面	面	面	面	14.5	—	15.7	6.8	884.5	6.6	△-△-褐色	滑石	面	
143 滑石	東面	面	面	面	面	20.0	10-12	234.1	3.6	37.5	3.6	△-△-褐色	滑石	面	
144 1号726	下層	面	面	面	面	19.2	—	20.2	17.4	1,088.2	2.6	△-△-褐色	滑石	面	
145 1号726	下層	面	面	面	面	20.7	—	22.0	15.6	1,088.2	2.6	△-△-褐色	滑石	面	
146 2号726	下層	面	面	面	面	24.0	—	24.5	18.4	5,800.0	5.6	△-△-褐色	滑石	面	
147 2号726	下層	面	面	面	面	23.3	—	25.2	19.2	6,000.0	6.6	△-△-褐色	滑石	面	
148 滑石	内面	面	面	面	面	—	17.5	—	895.1	1.6	△-△-褐色	滑石	面		
149 1号726	下層	面	面	面	面	21.2	19.0	—	987.6	2.6	△-△-褐色	滑石	面		
150 2号726	下層	面	面	面	面	31.5	—	32.4	18.0	7,000.0	5.6	△-△-褐色	滑石	面	
151 2号726	下層	面	面	面	面	33.3	—	33.0	15.9	8,500.0	6.6	△-△-褐色	滑石	面	
152 滑石	内面	面	面	面	面	34.0	—	32.0	17.5	3,000.0	2.6	△-△-褐色	滑石	面	
153 2号726	下層	空瓶底	上	上	上	10.4	—	10.6	10.4	5.5	149.7	3.6	△-△-褐色	滑石	面
154 E285	土器	空瓶底	上	上	上	11.0	—	11.8	11.0	5.2	134.6	2.6	△-△-褐色	滑石	面
155 E285	土器	空瓶底	上	上	上	12.5	—	13.5	12.5	4.0	640.5	5.6	△-△-褐色	滑石	面
156 E285	土器	空瓶底	D	外	外	12.5	—	12.0	1.5	6.6	9.5	△-△-褐色	滑石	面	

及 8 指紋物證表（索道具）

表9 採載遺物觀察表（窯道具）




表10 掘出物観察表(窓見)

測定番号	測定名	出土位置	層位	分類	口径	法面	その他の	直徑	高さ	重量(g)	参考	参考・測定・検定方法		
												岩質	岩質	
223	測定番号	全面	2階	四角柱	外径9.2	外壁8.3	—	4.2	1.1	63.7	36	に近い無色	ロコロボ取扱い機械系外水・油温計・シングル	
224	測定番号	全面	3階	四角柱	外壁10.4	外壁10.2	孔(3.4)	4.2	1.1	51.6	4.6	無色	ロコロボ取扱い機械系外水・油温計・シングル	
225	241-298	焼成窯	焼成窯	焼成窯	上部(約1.2)	孔(3.4)	—	(8.5)	228.3	1.6	に近い無色	に近い無色	ロコロボ取扱い機械系外水・油温計・シングル	
226	298	EWレンジ	焼成窯	焼成窯	上部(約1.0)	孔(3.4)	—	12.8	7.7	1,176.0	6.6	無小輪色	無小輪色	ロコロボ取扱い機械系外水・油温計・シングル
227	19-298	トレンジ	トレンジ	トレンジ	外壁10.0	外壁10.0	孔(1.2)	10.6	10.1	62.6	2.6	に近い無色	に近い無色	ロコロボ取扱い機械系外水・油温計・シングル
228	13-298	トレンジ	トレンジ	トレンジ	外壁10.0	内壁10.0	孔(1.0)	10.0	17.1	62.6	2.6	に近い無色	に近い無色	ロコロボ取扱い機械系外水・油温計・シングル
229	249-298	トレンジ	トレンジ	トレンジ	外壁10.0	外壁10.0	孔(1.0)	11.0	14.7	34.2	—	無小輪色	無小輪色	リードスラッシュ
230	141-298	トレンジ	トレンジ	トレンジ	外壁10.0	外壁10.0	孔(1.0)	12.8	17	34.7	—	に近い無色	に近い無色	リードスラッシュ
231	241-298	トレンジ	トレンジ	トレンジ	外壁10.0	外壁10.0	孔(1.0)	10.5	12.2	62.6	6.6	に近い無色	に近い無色	リードスラッシュ
232	249-298	トレンジ	トレンジ	トレンジ	外壁10.0	外壁10.0	孔(1.0)	14.4	—	62.6	6.6	に近い無色	に近い無色	リードスラッシュ
233	E.18	焼土	焼土	焼土	上部(約1.7)	孔(1.0)	—	11.0	6.7	62.6	6.6	無小輪色	無小輪色	リードスラッシュ
234	255-298	焼土	焼土	焼土	上部(約1.8)	孔(1.0)	—	11.8	3.3	62.6	6.6	に近い無色	に近い無色	リードスラッシュ
235	249-298	焼土	焼土	焼土	上部(約1.8)	孔(1.0)	—	12.0	2.1	62.6	6.6	に近い無色	に近い無色	リードスラッシュ
236	249-298	下層	二段	下層	下層	下層	—	5.4	44.2	62.6	6.6	に近い無色	に近い無色	リードスラッシュ
237	141-298	下層	二段	下層	下層	下層	—	3.7	32.0	62.6	6.6	に近い無色	に近い無色	リードスラッシュ
238	141-298	下層	下層	下層	下層	下層	—	12	8.0	62.6	6.6	無小輪色	無小輪色	リードスラッシュ
239	141-298	窓枠	窓枠	窓枠	窓枠	窓枠	—	29	11.9	62.6	6.6	無小輪色	無小輪色	リードスラッシュ
240	窓枠	窓枠	窓枠	窓枠	窓枠	窓枠	—	28	10.0	62.6	6.6	無小輪色	無小輪色	リードスラッシュ
241	241-298	上層	下層	下層	下層	下層	—	3.2	2.6	2.6	6.6	に近い無色	に近い無色	リードスラッシュ
242	測定番号	全面	上層	四角子チD	外壁10.0	外壁10.0	孔(1.0)	2.9	45.8	62.6	6.6	に近い無色	に近い無色	リードスラッシュ
243	298	全面	上層	四角子チC	外壁10.0	外壁10.0	孔(1.0)	3.8	51.1	62.6	6.6	に近い無色	に近い無色	リードスラッシュ
244	141-298	上層	下層	四角子チB	外壁10.0	外壁10.0	孔(1.0)	5.5	2.5	64.9	6.6	黄黃褐色	黄黃褐色	リードスラッシュ
245	298	窓枠	上層	四角子チB	外壁10.0	外壁10.0	孔(1.0)	3.8	2.1	20.3	6.6	無小輪色	無小輪色	リードスラッシュ
246	241-298	上層	下層	四角子チD	外壁10.0	外壁10.0	孔(1.0)	4.7	2.6	11.6	6.6	無小輪色	無小輪色	リードスラッシュ
247	298	上層	下層	四角子チD	外壁10.0	外壁10.0	孔(1.0)	5.8	1.8	60.4	6.6	に近い無色	に近い無色	リードスラッシュ
248	298	全面	上層	四角子チC	外壁10.0	外壁10.0	孔(1.0)	4.0	3.4	58.8	6.6	無小輪色	無小輪色	リードスラッシュ
249	298	全面	上層	四角子チB	外壁10.0	外壁10.0	孔(1.0)	5.1	2.8	58.6	6.6	白白色	白白色	リードスラッシュ
250	298	EWレンジ	焼成窯	焼成窯	上部(約1.0)	孔(1.0)	—	5.4	3.1	62.7	6.6	无锈色	无锈色	リードスラッシュ
251	E.25	焼土	焼土	焼土	上部	孔(1.0)	—	5.8	3.0	68.3	6.6	黄黃褐色	黄黃褐色	リードスラッシュ
252	298	全面	上層	四角子チB	外壁10.0	外壁10.0	孔(1.0)	5.0	3.5	51.4	6.6	灰白色	灰白色	リードスラッシュ
253	141-298	下層	下層	四角子チB	外壁10.0	外壁10.0	孔(1.0)	4.7	3.3	59.3	6.6	黄黃褐色	黄黃褐色	リードスラッシュ
254	141-298	焼成窯	焼成窯	焼成窯	上部(約1.0)	孔(1.0)	—	4.5	29	58.4	6.6	无锈色	无锈色	リードスラッシュ
255	141-298	下層	下層	四角子チG	外壁10.0	外壁10.0	孔(1.0)	3.4	2.9	26.2	6.6	黄黃褐色	黄黃褐色	リードスラッシュ
256	241-298	焼土	焼土	焼土	上部(約1.0)	孔(1.0)	—	3.6	3.9	42.3	6.6	无锈色	无锈色	リードスラッシュ
257	141-298	全面	下層	四角子チG	外壁10.0	外壁10.0	孔(1.0)	3.3	3.0	32.3	6.6	无锈色	无锈色	リードスラッシュ
258	測定番号	全面	上層	四角子チG	外壁10.0	外壁10.0	孔(1.0)	4.5	2.8	32.3	6.6	无锈色	无锈色	リードスラッシュ
259	141-298	全面	上層	四角子チG	外壁10.0	外壁10.0	孔(1.0)	4.2	2.6	69.3	6.6	白白色	白白色	リードスラッシュ
260	298	全面	上層	四角子チG	外壁10.0	外壁10.0	孔(1.0)	4.2	2.6	69.3	6.6	白白色	白白色	リードスラッシュ
261	298	全面	上層	四角子チG	外壁10.0	外壁10.0	孔(1.0)	2.9	2.6	25.8	5.6	无锈色	无锈色	リードスラッシュ


表 11 挖掘遺物觀察表 (W区挖掘遺物)

図版 1

青磁・瑠璃釉


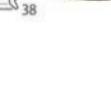
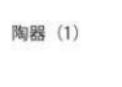
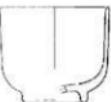


陶器 (1)

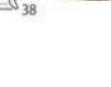

磁器染付

磁器染付

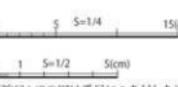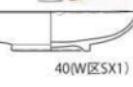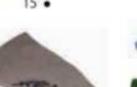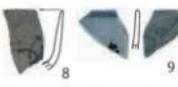

0 5 5=1/4 15(cm)

0 1 5=1/2 5(cm)

(縮尺1/2の図は番号に●を付した)

図版2

陶器 (2)



陶器 (3)



0 5 5=1/6 20(cm)

図版4

陶器 (4)




陶器 (5)




図版6

陶器（6）

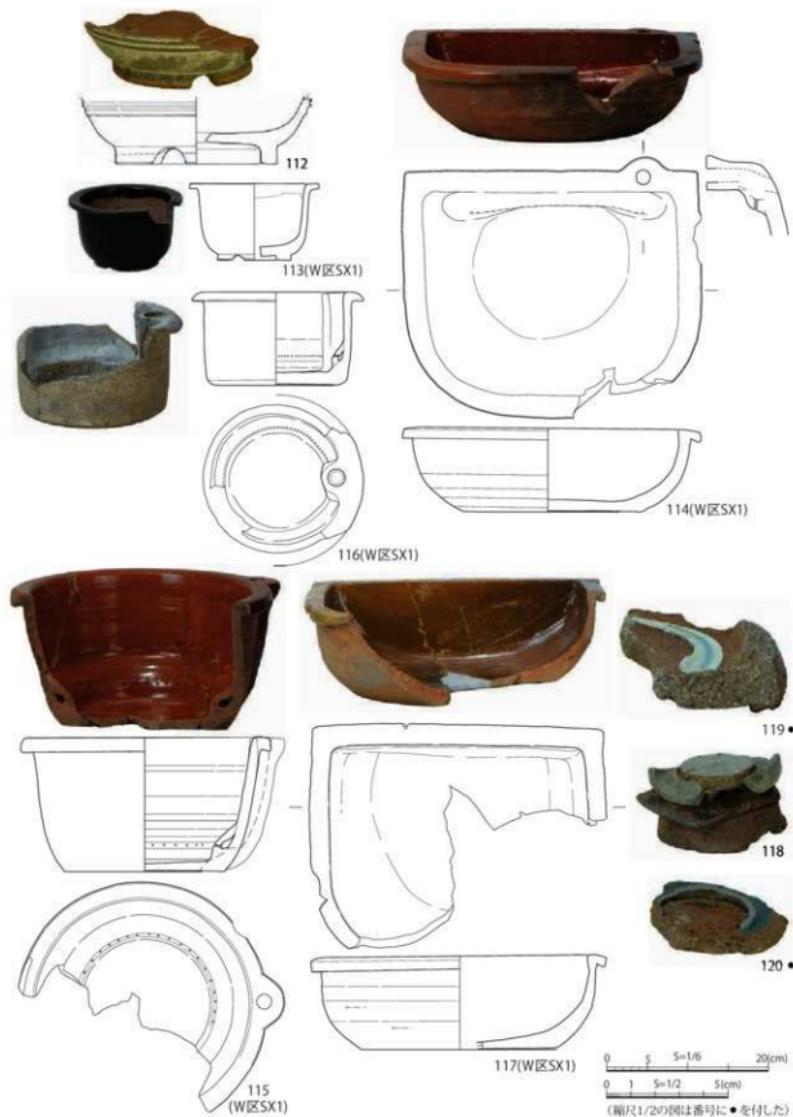



(縮尺1/2の図は番号に●を付した)

素焼 (1)

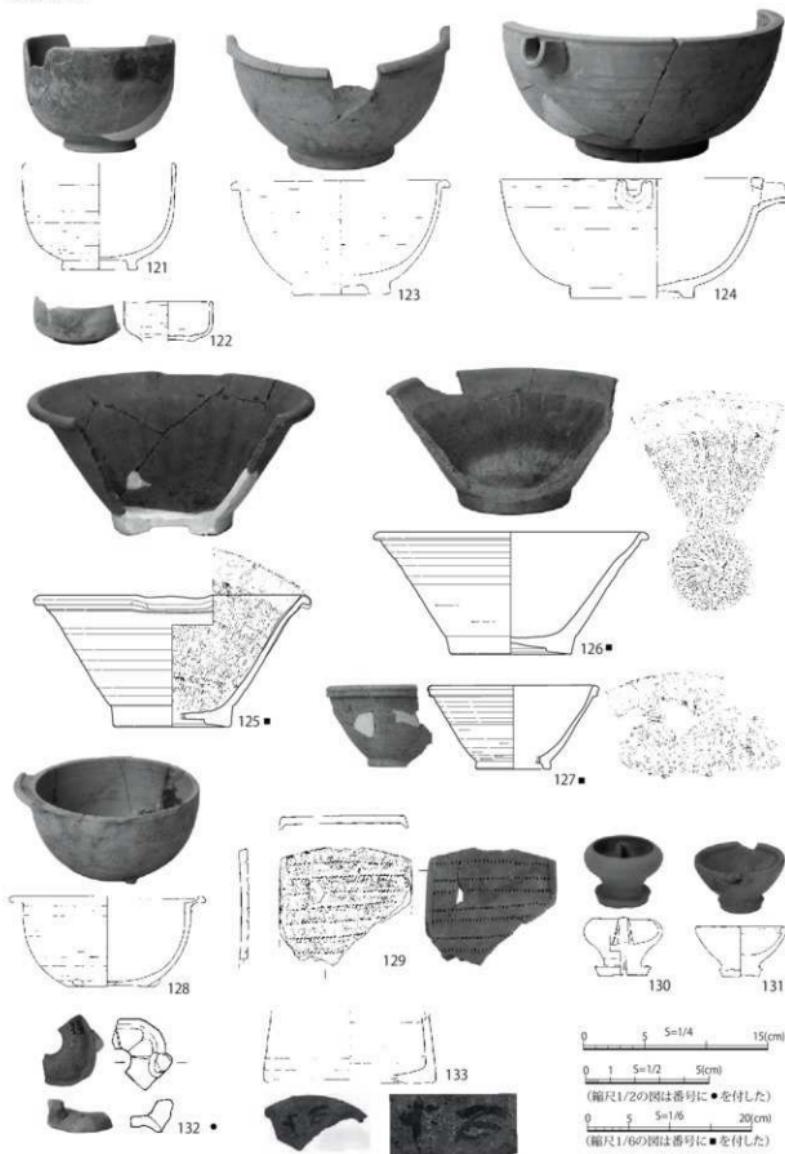

図版8








素焼 (2)

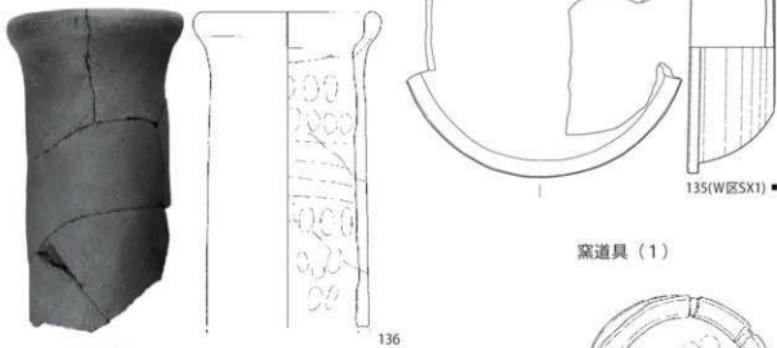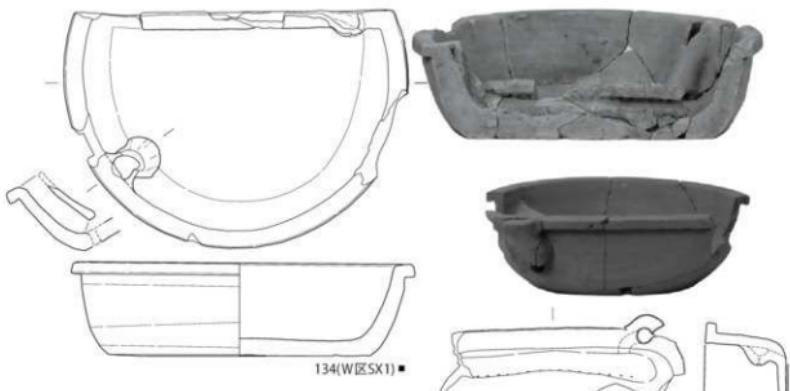

窯道具 (1)




窑道具 (2)

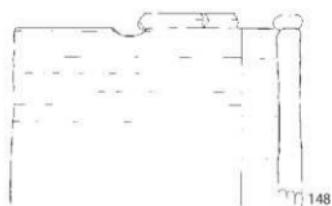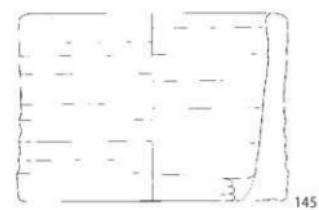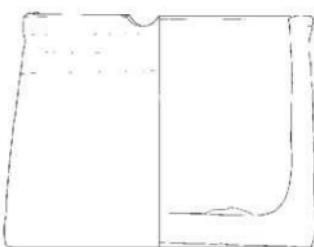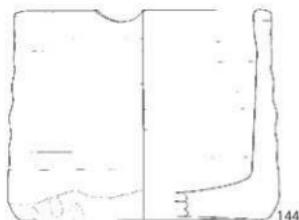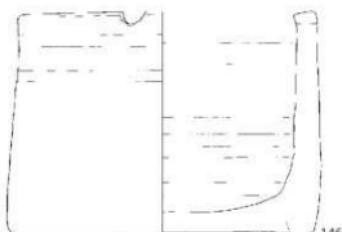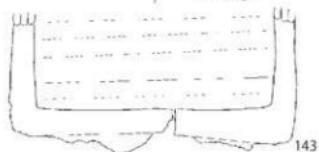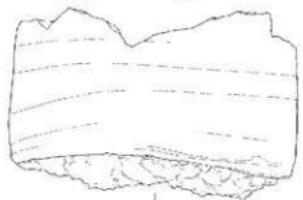

0 5 10(cm) S=1/4


図版 10

窯道具 (3)

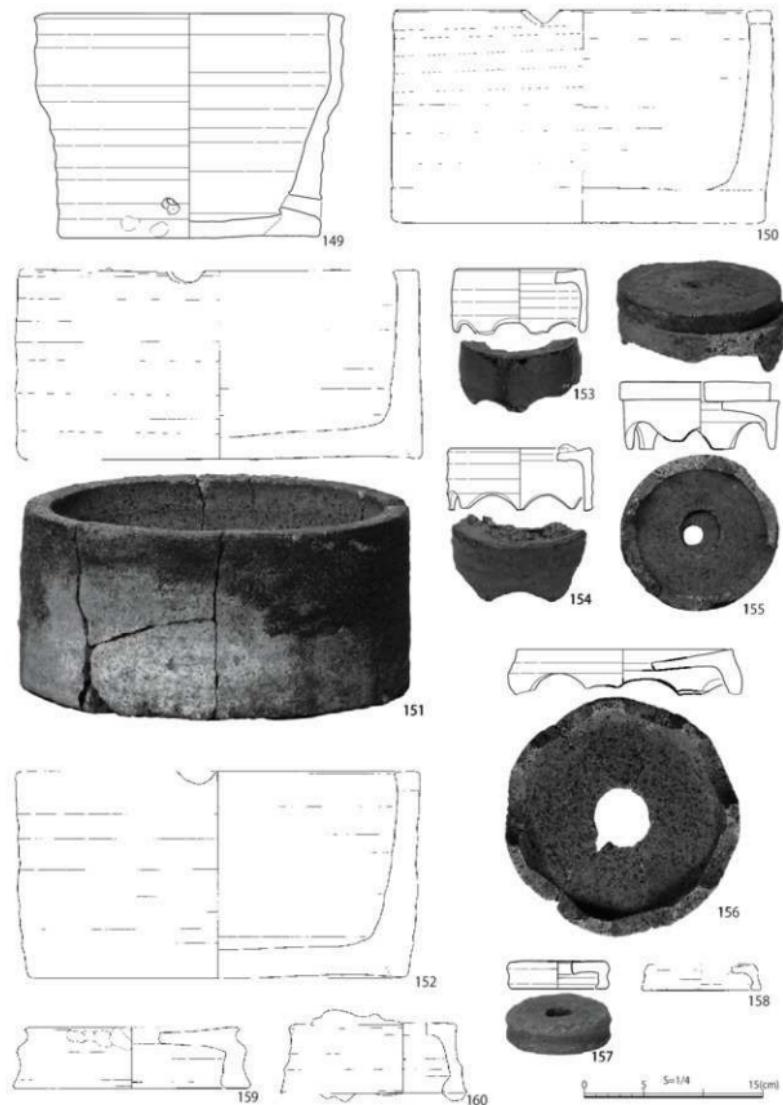


图版 11

窑道具 (4)

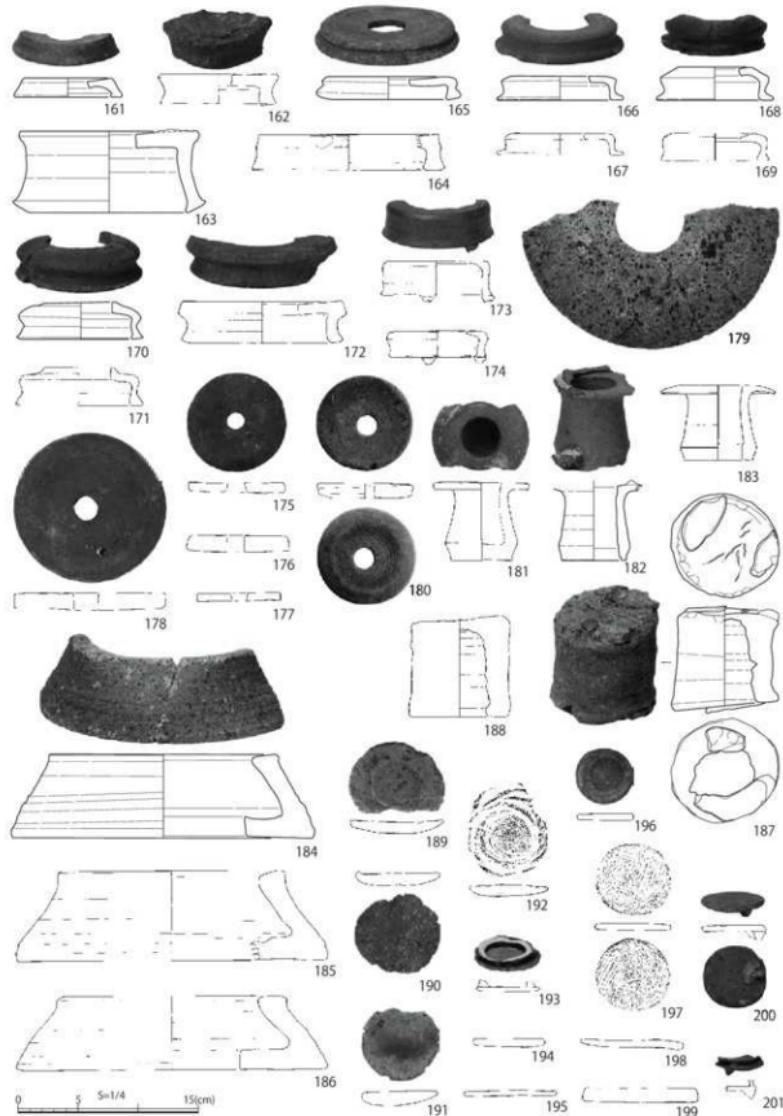


図版 12

窯道具 (5)

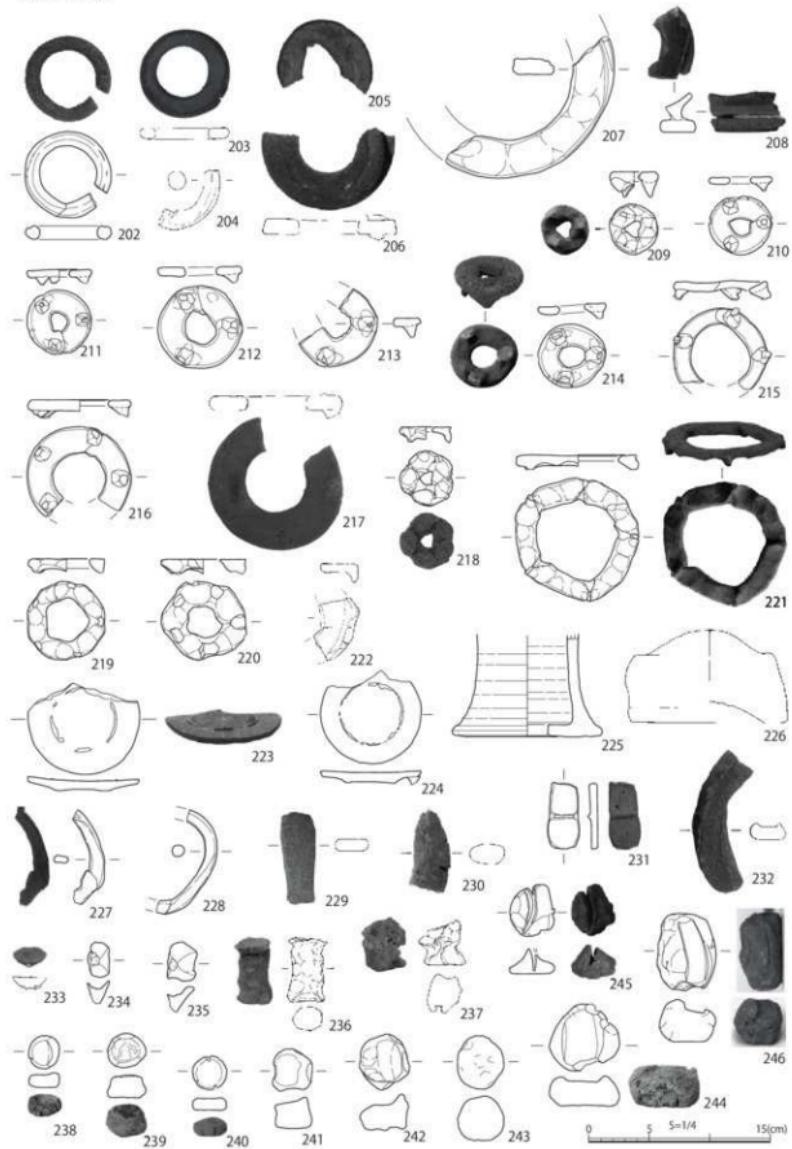

图版 13

窑道具 (6)

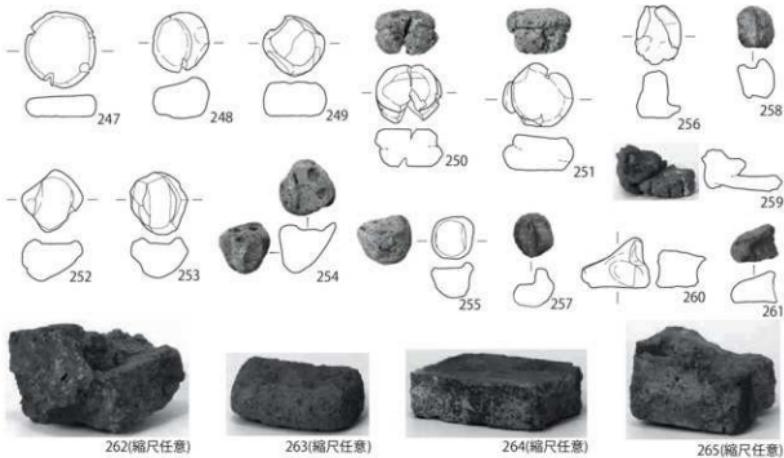

W区出土遗物 (1)


1号土坑



図版 14

W区出土遺物(2)

1号不明遺構

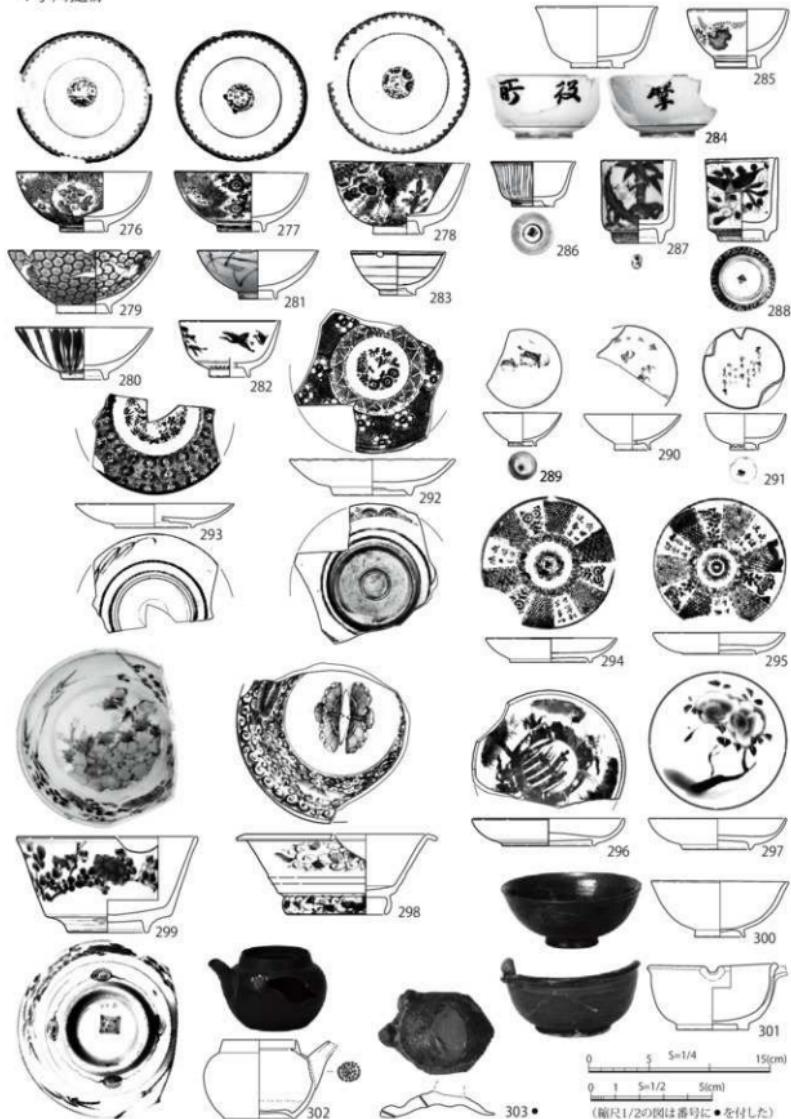

0 5 5=1/4 15(cm)

0 1 5=1/2 5(cm)

(縮尺1/2の図は番号に●を付した)

303 •



調査区全景（上が東）




W区全景（東から）

図版 16




W区1号土坑土層堆積状況（東から）

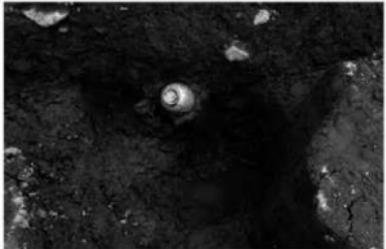

W区2号土坑遺物出土状況（北東から）



W区3～5号土坑全景（北東から）

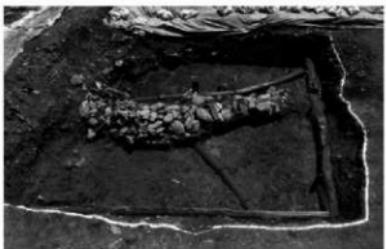

W区1号不明遺構全景（西から）




E区窓跡・溝跡全景（南から）



1号窓跡全景（北から）



2号窓跡上層遺物出土状況（南から）

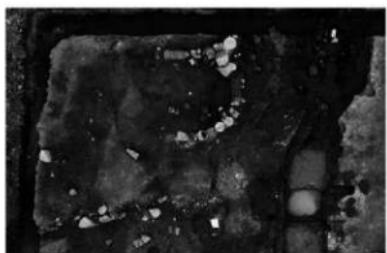

2号窓跡上層全景（東が上）



2号窓跡下層全景（南から）



溝跡東部上層検出状況（西から）



溝跡西部全景（西から）



溝跡土層堆積状況（西から）

報告書抄録

ふりがな	まつしろじょうかまちあと（4）・だいかんじょうかまあと
書名	松代城下町跡（4）・代官町窯跡
副書名	松代町代官町分譲地造成工事に伴う埋蔵文化財発掘調査報告書
シリーズ名	長野市の埋蔵文化財
シリーズ番号	第165集
編著者名	飯島哲也 田中曉穂
編集機関	長野市教育委員会長野市埋蔵文化財センター
所在地	〒381-2212 長野県長野市小島田町 1414 番地 TEL026-284-0004・FAX026-284-0106
発行年月日	2022（令和4）年3月31日

ふりがな 所収遺跡名	ふりがな 所在地	コード		北緯	東経	調査期間	調査 面積	調査原因	
		市町村	遺跡番号						
まつしじょうかまちあと 松代城下町跡	長野市松代町松代 あざだいがんちょう 字代官町1467番	20201	F-033	36° 33' 21"	138° 11' 58"	20190716 ～ 20190920	598m ²	宅地造成	
たかみちょうかまちあと 代官町窯跡	ほか 1外		F-042						
ふりがな 所収遺跡名	種別	主な時代	主な遺構			主な遺物			
まつしじょうかまちあと 松代城下町跡	集落遺跡	近世後期	土坑1基			陶磁器			
		幕末～近代	土坑4基、性格不明遺構1基、 小穴1基			陶磁器（製品・窯道具）、土器、石製品（砥石）、金属製品（錢貨）、木製品（漆器・曲物・下駄・箸）、瓦			
たかみちょうかまちあと 代官町窯跡	生産遺跡	幕末～近代	陶磁器窯跡2基、溝跡1条			陶磁器（製品・窯道具）、土器、金属製品（卸し金）、瓦			

要 約

松代城下町跡は松代藩の城下町の範囲であり、調査地は主に中級藩士が集住する代官町に所在する。調査では江戸後期から近代の土坑や水道施設、幕末以降の代官町窯跡が確認された。代官町窯跡は松代系の窯跡としては初の調査となる。成果としては、窯の立地が特徴であることを補完するための造成や水利施設などが配置されたことが判明した。製品については小型の製品や、磁器発掘などが出土し、從来の松代系の製品構成とは異なる。製品には主に瀬戸系の影響を看取できるが、独自の文様も保持していた。窯道具には瀬戸系、関西系の影響が窺える。これらの特徴は、開窯後まもなく窯を継承した加藤房造が瀬戸系の陶工であると伝承されること、該期に北信地域に流入していった京信楽系技術、加藤が師事していたとされる、須坂藩に招來されていた関西系の陶工吉向行阿による影響と考えられる。

長野市の埋蔵文化財 第165集

松代城下町跡（4）・代官町窯跡

令和4年3月31日発行

発行 長野市教育委員会

編集 長野市埋蔵文化財センター

印刷 大日本法令印刷株式会社