

九州縦貫自動車道関係 埋蔵文化財調査報告

—XVI—

福岡県鞍手郡若宮町所在遺跡群の調査

1977

福岡県教育委員会

九州縦貫自動車道関係 埋蔵文化財調査報告

— XVI —

福岡県鞍手郡若宮町所在遺跡群の調査

1977

福岡県教育委員会

序

本書は、九州縦貫自動車道埋蔵文化財調査報告のなかでも特異な報告の1つであります。埋蔵文化財と言えば、縄文時代・弥生時代・古墳時代と言うところが、ごく一般的であります一方、中世関係の城砦等の調査報告も近年、増加しつつあります。本県でも同様ですが、本書では文献との照合がわずかながら可能な資料を調査出来たことが特筆されます。しかし歴史学における文献のあつかいかたには多分に問題を含む内容と考えますが、一応の成果として刊行に踏みきったしたいです。本書の刊行にあたって、調査に協力して頂いた地元及び、日本道路公団等関係者各位に対して深くお礼申し上げるとともに、本書を通じて文化財についての理解を深められんことを祈りつつ、序といたします。

1977年3月31日

福岡県教育委員会

教育長 森 田

實

例　　言

1. この報告書は、九州縦貫自動車道建設によって破壊される予定の遺跡について行った事前調査のうち、昭和49年度に発掘した福岡県鞍手郡若宮町所在の遠國遺跡・茶臼山城跡・茶臼山遺跡の調査報告書である。

2. 発掘調査は、日本道路公団の委託事業として、福岡県教育委員会が実施した。

3. 本書の執筆はつぎのとおりである。

| | |
|--------|----------------|
| I | 栗原和彦 |
| II-1 | 上野精志 |
| II-2 | 上野精志・龜井明徳・森本朝子 |
| II-3 | 上野精志 |
| II-1・2 | 松村一良 |
| II-3 | 栗原和彦 |
| II-4 | 栗原和彦・松村一良 |
| IV | 松村一良 |
| V | 栗原和彦 |

4. 遺物写真の撮影にあたっては、九州歴史資料館の石丸洋氏の協力を得た。

5. 昭和49年度に行った九州縦貫道関係の調査は、主として山本文和主事と、栗原和彦・石山徹・酒井仁夫・副島邦弘・川述昭人・上野精志・見玉真一・中間研志・池辺元明各技師が担当した。

6. 本書の編集は、栗原・上野及び松村一良が担当し、上野が総括した。

九州縦貫自動車道関係埋蔵文化財調査報告書—XVI—

福岡県鞍手郡若宮町所在遺跡群の調査

目 次

| | 頁 |
|-----------------------------------|----|
| I はしがき | |
| 1. 調査の経過..... | 1 |
| 2. 尾國・茶臼山城跡の時代的背景..... | 2 |
| (1) はじめに..... | 2 |
| (2) 『筑前要領大友家戦史』に登場する群雄..... | 2 |
| (3) 『筑前要領大友家戦史』に見える大友宗麟の鞍手攻略..... | 6 |
| (4) その他の資料..... | 8 |
| (5) 『筑前要領大友家戦史』の天文11年の合戦について..... | 8 |
| II 遠団遺跡の調査 | |
| 1. 調査の経過..... | 11 |
| 2. 調査の内容..... | 12 |
| (1) 遺構..... | 12 |
| (2) 遺物..... | 27 |
| 3. 小結..... | 53 |
| III 茶臼山城跡の調査 | |
| 1. 調査の経過..... | 55 |
| 2. 調査の内容..... | 55 |
| 3. 出土遺物..... | 56 |
| 4. 小結..... | 61 |
| IV 茶臼山遺跡の調査 | |
| 1. 調査の経過..... | 63 |
| 2. 調査の内容..... | 63 |
| 3. 小結..... | 75 |
| V おわりに | 77 |

図 版 目 次

遠 国 遺 跡

本文対照頁

| | | | |
|------------|-----------|---|----|
| PL. | 1 | 遠國遺跡・茶臼山城跡・茶臼山遺跡航空写真 東南から (公団提供) | 2 |
| PL. | 2 | (1) 遠國遺跡遠景 北から (上野精志撮影) | 12 |
| | (2) | 遠國遺跡全景 西から (上野撮影) | 12 |
| PL. | 3 | (1) 遠國遺跡第1号・第2号・第3号掘立柱建物 北から (上野撮影) | 15 |
| | (2) | 遠國遺跡第1号・第2号・第3号掘立柱建物 東から (上野撮影) | 15 |
| PL. | 4 | (1) 遠國遺跡第1号・第2号掘立柱建物 北から (上野撮影) | 15 |
| | (2) | 遠國遺跡第3号掘立柱建物 北から (上野撮影) | 17 |
| PL. | 5 | (1) 遠國遺跡第4号掘立柱建物 北から (上野撮影) | 17 |
| | (2) | 遠國遺跡第4号掘立柱建物 東から (上野撮影) | 17 |
| PL. | 6 | (1) 遠國遺跡西半全景 南から (上野撮影) | 17 |
| | (2) | 遠國遺跡第5号・第6号・第7号掘立柱建物 南から (上野撮影) | 19 |
| PL. | 7 | (1) 遠國遺跡第5号・第6号掘立柱建物 南東から (上野撮影) | 19 |
| | (2) | 遠國遺跡第7号掘立柱建物 北から (上野撮影) | 20 |
| PL. | 8 | (1) 遠國遺跡第1号土壤 北から (上野撮影) | 21 |
| | (2) | 遠國遺跡第2号土壤 北から (上野撮影) | 23 |
| PL. | 9 | (1) 遠國遺跡第3号土壤 北から (上野撮影) | 23 |
| | (2) | 遠國遺跡第4号土壤 南から (上野撮影) | 23 |
| PL. | 10 | (1) 遠國遺跡第5号土壤遺物出土状態1 東から (上野撮影) | 23 |
| | (2) | 遠國遺跡第5号土壤遺物出土状態2 東から (上野撮影) | 23 |
| PL. | 11 | (1) 遠國遺跡第5号土壤 東から (上野撮影) | 23 |
| | (2) | 遠國遺跡第6号土壤遺物出土状態1 北から (上野撮影) | 25 |
| PL. | 12 | (1) 遠國遺跡第6号土壤遺物出土状態2 北から (上野撮影) | 25 |
| | (2) | 遠國遺跡第6号土壤 西から (上野撮影) | 25 |
| PL. | 13 | (1) 遠國遺跡土壤墓 西から (上野撮影) | 25 |
| | (2) | 遠國遺跡土壤墓出土遺物 (上野・石丸洋撮影) | 34 |
| PL. | 14 | 遠國遺跡第1号・第2号・第3号土壤出土土器 (上野撮影) | 27 |
| PL. | 15 | 遠國遺跡第5号土壤出土土器 (上野撮影) | 30 |

| | | |
|-----|--|----|
| PL. | 16 遠園遺跡第6号土塙出土土器 (上野撮影) | 32 |
| PL. | 17 遠園遺跡出土土器1 (上野撮影) | 35 |
| PL. | 18 遠園遺跡出土土器2 (上野撮影) | 36 |
| PL. | 19 (1) 遠園遺跡出土土器3 (上野撮影) | 39 |
| | (2) 遠園遺跡出土土器の足 (石丸撮影) | 39 |
| PL. | 20 (1) 遠園遺跡出土陶磁器1 (石丸撮影) | 41 |
| | (2) 遠園遺跡出土陶磁器2 (石丸撮影) | 41 |
| PL. | 21 (1) 遠園遺跡出土陶磁器3 (石丸撮影) | 41 |
| | (2) 遠園遺跡出土陶磁器4 (石丸撮影) | 41 |
| PL. | 22 遠園遺跡出土陶磁器5 (石丸撮影) | 41 |
| PL. | 23 遠園遺跡出土陶磁器6 (石丸撮影) | 41 |
| PL. | 24 遠園遺跡出土陶磁器7 (石丸撮影) | 41 |
| PL. | 25 (1) 遠園遺跡出土陶磁器8 (石丸撮影) | 41 |
| | (2) 遠園遺跡出土陶磁器9 (石丸撮影) | 41 |
| PL. | 26 遠園遺跡出土陶磁器10 (石丸撮影) | 41 |
| PL. | 27 遠園遺跡出土陶磁器11 (石丸撮影) | 41 |
| PL. | 28 遠園遺跡出土陶磁器12 (石丸撮影) | 41 |
| PL. | 29 (1) 遠園遺跡出土陶磁器13 (石丸撮影) | 41 |
| | (2) 遠園遺跡出土陶磁器14 (石丸撮影) | 41 |
| PL. | 30 (1) 遠園遺跡出土陶磁器15 (石丸撮影) | 41 |
| | (2) 遠園遺跡出土陶磁器16 (石丸撮影) | 49 |
| PL. | 31 (1) 佐賀県神埼郡三田川町目達原稻荷塚古墳出土青磁 (石丸撮影) | 43 |
| | (2) 福岡市和白7号土塙墓出土青磁 (石丸撮影) | 44 |
| PL. | 32 佐賀県杵島郡江北町門前古墳出土青磁 (石丸撮影) | 44 |
| PL. | 33 (上) 遠園遺跡出土石劍 (上野撮影) | 52 |
| | (中) 遠園遺跡出土砥石 (石丸撮影) | 52 |
| | (下) 遠園遺跡出土刀子 (石丸撮影) | 52 |

茶白山城跡

| | | |
|-----|---|----|
| PL. | 34 茶白山城跡・茶白山遺跡航空写真 東北から (酒井仁夫撮影) | 55 |
| PL. | 35 (1) 茶白山城跡・茶白山遺跡航空写真 東から (酒井撮影) | 55 |
| | (2) 茶白山城跡空濠部航空写真 西から (酒井撮影) | 56 |

| | | | |
|------------|----|---|----|
| PL. | 36 | 茶臼山城跡土塁・空濠部発掘前の状況 東から (松村一良撮影) | 56 |
| PL. | 37 | (1) 茶臼山城跡Aトレンチ西壁土層断面 東から (松村撮影) | 56 |
| | | (2) 茶臼山城跡Eトレンチ西壁土層断面 東から (松村撮影) | 56 |
| PL. | 38 | (1) 茶臼山城跡Cトレンチ西壁土層断面 北から (松村撮影) | 56 |
| | | (2) 茶臼山城跡Bトレンチ内蔵骨器出土状況 西から (松村撮影) | 56 |
| PL. | 39 | 茶臼山城跡出土遺物の主要なもの (酒井・上野撮影) | 56 |
| PL. | 40 | (1) 茶臼山城跡出土土師器 (石丸撮影) | 56 |
| | | (2) 茶臼山城跡出土白磁碗 (石丸撮影) | 59 |
| PL. | 41 | (1) 茶臼山城跡出土青磁碗A類 (外面) (石丸撮影) | 59 |
| | | (2) 茶臼山城跡出土青磁碗A類 (内面) (石丸撮影) | 59 |
| PL. | 42 | (1) 茶臼山城跡出土青磁碗B類 (石丸撮影) | 59 |
| | | (2) 茶臼山城跡出土青磁碗B類 (石丸撮影) | 59 |
| PL. | 43 | (1) 茶臼山城跡出土青磁碗C類 (石丸撮影) | 59 |
| | | (2) 茶臼山城跡出土青磁碗C類 (石丸撮影) | 59 |
| PL. | 44 | (1) 茶臼山城跡出土青磁碗B類と国産陶器の内面 (石丸撮影) | 59 |
| | | (2) 茶臼山城跡出土青磁碗B類と国産陶器の外面 (石丸撮影) | 59 |

茶臼山遺跡

| | | | |
|------------|----|--|----|
| PL. | 45 | (1) 茶臼山遺跡第1号住居跡遺物出土状況 東から (松村撮影) | 63 |
| | | (2) 茶臼山遺跡第1号住居跡 東から (松村撮影) | 63 |
| PL. | 46 | 茶臼山遺跡出土土器 (酒井・上野撮影) | 65 |
| PL. | 47 | (1) 茶臼山遺跡第1号箱式石棺墓 西から (松村撮影) | 67 |
| | | (2) 茶臼山遺跡第1号箱式石棺墓石蓋撤去後の状況 西から (松村撮影) | 67 |
| PL. | 48 | (1) 茶臼山遺跡第1号箱式石棺墓埋土拂土後の状況 西から (松村撮影) | 67 |
| | | (2) 茶臼山遺跡第1号箱式石棺墓墓石蓋掘り方 西から (松村撮影) | 67 |
| PL. | 49 | (1) 茶臼山遺跡第2号箱式石棺墓 西から (松村撮影) | 69 |
| | | (2) 茶臼山遺跡第2号箱式石棺墓石蓋撤去後の状況 西から (松村撮影) | 69 |
| PL. | 50 | 茶臼山遺跡第1号・第2号石蓋土壤墓・第1号木棺墓 西から (松村撮影) | 69 |
| PL. | 51 | (1) 茶臼山遺跡第1号石蓋土壤墓石蓋撤去後の状況 西から (松村撮影) | 69 |
| | | (2) 茶臼山遺跡第2号石蓋土壤墓石蓋撤去後の状況 西から (松村撮影) | 70 |
| PL. | 52 | 茶臼山遺跡出土遺物 (酒井・上野撮影) | 73 |

挿 図 目 次

本文対称頁

Fig. 1 天文11年の合戦の城跡分布状況図（縮尺1/50,000）（栗原和彦作成）… 2

Fig. 2 遠園・茶臼山遺跡、茶臼山城跡周辺地形図（縮尺1/5,000）

（伊東登美子製図）… 2

遠 园 遺 跡

Fig. 3 遠園遺跡地形図（縮尺 1/1,000）（伊東製図）…………… 12

Fig. 4 遠園遺跡第1号・第2号掘立柱建物実測図（縮尺1/60）

（上野精志・高田一弘・内田始実測、上野製図）… 15

Fig. 5 遠園遺跡第3号掘立柱建物実測図（縮尺1/60）

（上野・高田実測、上野製図）… 17

Fig. 6 遠園遺跡第4号・第5号掘立柱建物実測図（縮尺1/60）

（上野・小味山ゆり実測、上野製図）… 17

Fig. 7 遠園遺跡第6号掘立柱建物実測図（縮尺1/60）

（上野・小味山実測、上野製図）… 19

Fig. 8 遠園遺跡第7号掘立柱建物実測図（縮尺1/40）

（上野・小味山実測、上野製図）… 20

Fig. 9 遠園遺跡第1号土壤実測図（縮尺1/40）（上野・内田実測、上野製図）… 21

Fig. 10 遠園遺跡第2号・第3号・第4号土壤実測図（縮尺1/40）

（上野・小味山実測、上野製図）… 23

Fig. 11 遠園遺跡第5号・第6号土壤実測図（縮尺1/40）

（上野・内田・小味山実測、上野製図）… 23

Fig. 12 遠園遺跡土壤基底測図（縮尺1/20）（上野・内田実測、上野製図）… 25

Fig. 13 遠園遺跡第1号土壤出土土器実測図（縮尺1/3・1/4）（上野実測、製図） 27

Fig. 14 遠園遺跡第2号土壤出土土器実測図（縮尺1/3・1/4）（上野実測、製図） 28

Fig. 15 遠園遺跡第3号土壤出土土器実測図（縮尺1/3）（上野実測、製図）… 29

Fig. 16 遠園遺跡第5号土壤出土土器実測図（縮尺1/3・1/4）（上野実測、製図） 30

Fig. 17 遠園遺跡第6号土壤出土土器実測図（縮尺1/3）（上野実測、製図）… 32

Fig. 18 遠園遺跡土壤出土遺物実測図（縮尺1/2・1/4）（上野実測、製図）… 34

- Fig.** 19 遠國遺跡出土土器実測図その1（縮尺1/3）（上野実測、製図） 36
Fig. 20 遠國遺跡出土土器実測図その2（縮尺1/4）（上野実測、製図） 36
Fig. 21 遠國遺跡出土土器底部拓影図（縮尺1/3）（上野・伊東手拓） 36
Fig. 22 遠國遺跡出土青磁実測図（縮尺1/3）（亀井明徳・森本朝子実測、製図） 41
Fig. 23 遠國遺跡出土青磁・白磁実測図（縮尺1/3）（亀井・森本実測、製図） 41
Fig. 24 遠國遺跡第6号土壙出土輪入陶磁実測図（縮尺1/3）
 （亀井・森本実測、製図） 41
Fig. 25 遠國遺跡出土黄釉鉄絵盤実測図（縮尺1/3）（亀井・森本実測、製図） 49
Fig. 26 福岡県朝倉郡朝倉町花郷山出土の藏骨器（亀井実測、製図） 49
Fig. 27 遠國遺跡出土石製品実測図（縮尺1/4）（上野実測、製図） 52
Fig. 28 遠國遺跡出土石鍋実測図（縮尺1/4）（上野実測、製図） 52

茶臼山城跡

- Fig.** 29 茶臼山城跡・茶臼山遺跡全体図（縮尺1/1,000） 55 · 62
Fig. 30 茶臼山城跡A・C・Eトレントレンチ土壙断面図（縮尺1/40）
 （高田・松村一良・伊東実測、松村製図） 56
Fig. 31 茶臼山城跡H・Iトレントレンチ土壙断面図（縮尺1/40）
 （栗原和彦・松村・伊東実測、松村製図） 56
Fig. 32 茶臼山城跡出土土師器実測図（縮尺1/2）（栗原実測、製図） 56
Fig. 33 茶臼山城跡出土藏骨器出土状況図（縮尺1/20）（松村実測、製図） 56
Fig. 34 茶臼山城跡出土土器実測図（縮尺1/3）（松村・伊東実測、製図） 59
Fig. 35 茶臼山城跡出土古錢拓影図（縮尺1/1）（松村手拓） 60

茶臼山遺跡

- Fig.** 36 茶臼山遺跡・遺構配置図（縮尺1/200）
 （栗原・高田・松村・伊東実測、松村製図） 62
Fig. 37 茶臼山遺跡第1号住居跡実測図（縮尺1/40）（松村実測、製図） 64
Fig. 38 茶臼山遺跡出土土器実測図（縮尺1/4）（松村・伊東実測、製図） 66
Fig. 39 茶臼山遺跡第1号箱式石棺墓実測図（縮尺1/20）（松村実測、製図） 66
Fig. 40 茶臼山遺跡第2号箱式石棺墓実測図（縮尺1/20）（伊東実測、松村製図） 68
Fig. 41 茶臼山遺跡第1号石蓋土壙墓実測図（縮尺1/20）（栗原実測、松村製図） 69

- Fig.** 42 茶臼山遺跡第2号石蓋土墳墓実測図（縮尺1/20）（栗原実測、松村製図）70
Fig. 43 茶臼山遺跡第1号木棺墓実測図（縮尺1/20）（栗原実測、松村製図）…71
Fig. 44 茶臼山遺跡第1号土墳墓実測図（縮尺1/20）（松村実測、製図）………72
Fig. 45 茶臼山遺跡第1号土墳実測図（縮尺1/20）（栗原実測、松村製図）………73
Fig. 46 茶臼山遺跡出土石器実測図(1)（縮尺1/1）（松村実測、製図）……………74
Fig. 47 茶臼山遺跡出土石器実測図(2)（縮尺1/2）（松村実測、製図）……………74

表 目 次

- Tab.** 1 遺跡第1号掘立柱建物計測表（上野精志作成）……………12
Tab. 2 遺跡第2号掘立柱建物計測表（上野作成）……………15
Tab. 3 遺跡第3号掘立柱建物計測表（上野作成）……………15
Tab. 4 遺跡第4号掘立柱建物計測表（上野作成）……………17
Tab. 5 遺跡第5号掘立柱建物計測表（上野作成）……………19
Tab. 6 遺跡第6号掘立柱建物計測表（上野作成）……………19
Tab. 7 遺跡第7号掘立柱建物計測表（上野作成）……………20
Tab. 8 遺跡第5号土壤出土輸入陶磁数量表（亀井明徳作成）……………48
Tab. 9 遺跡第6号土壤出土輸入陶磁数量表（亀井作成）……………48

付 図 目 次

- Fig.** ① 遺跡地形図（縮尺1/200）（上野・高田・内田・小味山実測、伊東製図）
Fig. ② 遺跡遺構配置図（縮尺1/200）（上野・高田・内田・小味山実測、上野製図）

I は し が き

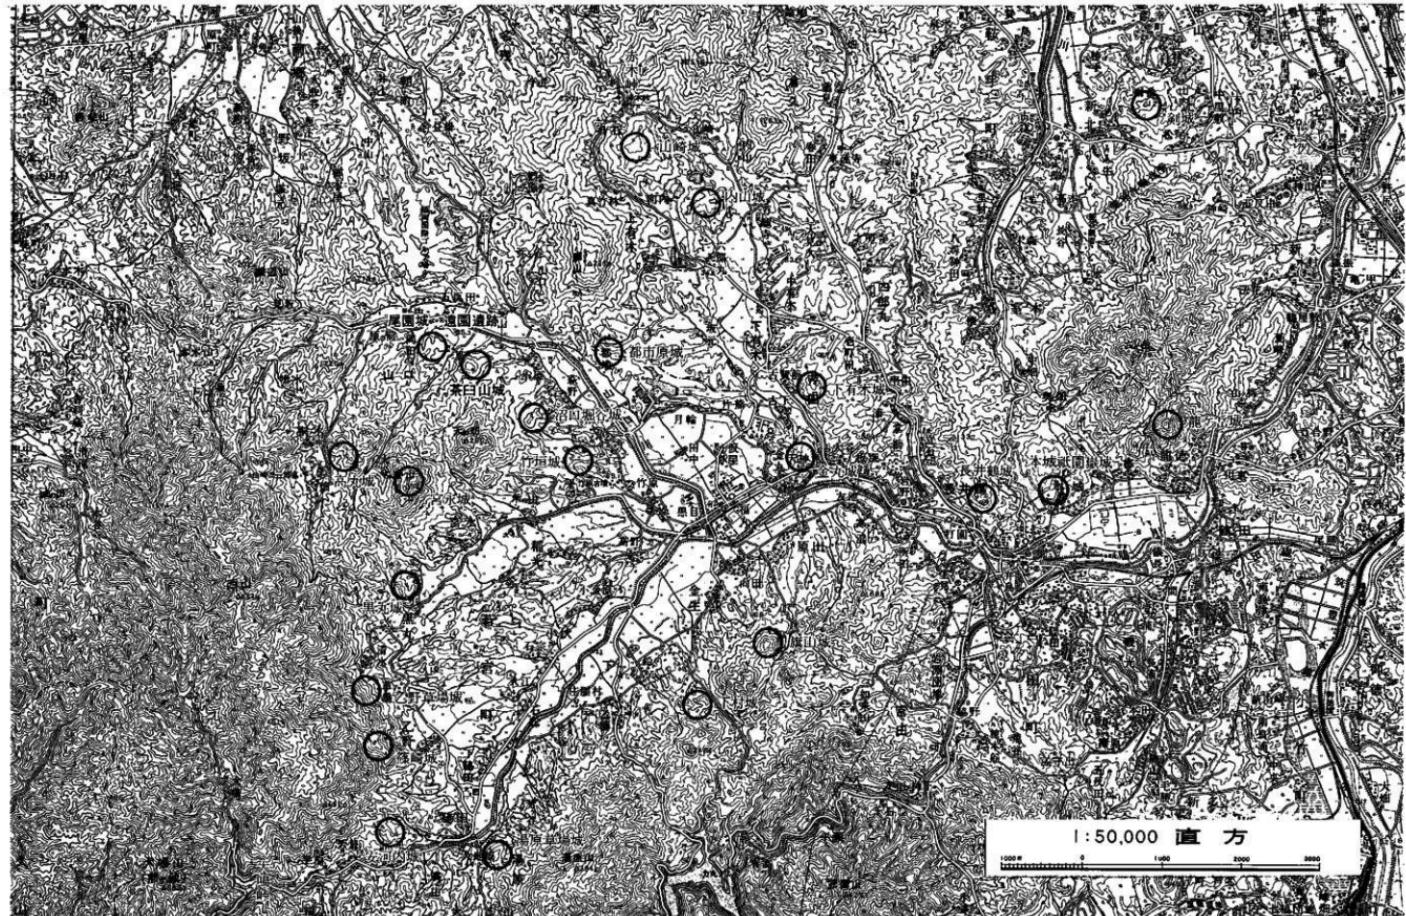


Fig. 1 天文11年の古墳の分布状況図 (縮尺1/50,000)



Fig. 2 遠図・茶臼山城跡・茶臼山城跡周辺地形図 (縮尺1/5,000)

I は し が き

1. 調査の経過

鞍手郡若宮町・宮田町に係る九州縦貫高速自動車道建設予定地の埋蔵文化財記録保存調査の経過は「九州縦貫自動車道関係埋蔵文化財調査報告書」に詳しい。ここでは、報告しようとする二つの山城の調査経過の概略について触れるにとどめたい。

(1) 遠國遺跡

昭和45年の分布調査で遺物散布地として調査計画にあげられた遺跡である。日本道路公団直方工事事務所・担当建設業者・文化課の三者の話し合いによって最優先させる調査地点とまり同年3月4日に重機を利用してトレッセを入れた結果、遺物の散布ばかりではなく、掘立柱の遺構などもあることが確認され4月から本格的な調査を開始した。周辺の遺跡の状況調査や文献の調査が進むにつれて、小字名と「鞍手郡誌」に収録されている『筑前要領大友家歴史』の中に登場する一尾園本城一あるものが一致することや、出土する青白磁類の量と質とがこの山麓の村には、ふさわしくないなどのことがわかつた。さらに、前書の山口茶臼山城・沼口都市原城・竹原竹垣城などは、発掘調査近傍の小丘陵や山頂付近に比定出来るようであり、同書の三十余ヶ所の山城のすべてが「和名抄」で言う鞍手の地（現直方市と鞍手郡内4町）に包括されるものということがわかつた。また遺構の時期が戦史に残された時期とはやや異なることもあり、尾園本城そのものとは考えにくい点もあるが、それに關係のある山城の一部としてとりあつかるべきものと考えられる。

(2) 茶臼山城跡

前書の発見により路線計画地を再度踏査の結果、茶臼山山頂から北にはりだす丘陵上の平坦部に西から東に横断する形で空堀が見い出された。さらに空堀は丘陵の平坦面の東斜面にかかる手前から南に曲っていることもわかり、土壘状の土盛まで残っていることがわかつた。

尾園山城跡の例からしてもこの平坦面に掘立柱建物などの存在することが予測されることになった。このため、日本道路公団のこの地区の地図を作成した東洋航空株式会社に茶臼山城の範囲と考えられる部分を指定し地形測量を依頼するとともに伐採作業終了後7月下旬から発掘調査を開始した。

(3) 茶臼山遺跡

茶臼山城跡の発掘作業により偶然に発見された遺跡で丘陵上の平坦部がなにかの理由で削平をうけていたのに対し路線北半部はそのまま残されていたもので、弥生後期末の住居跡・石棺

墓・石蓋土壙墓・土壙墓などが発見された。これらの遺構は路線外西北部に拡がっているものと考えられる。

なお、発掘調査の関係者・周辺の遺跡などについては「九州縦貫自動車道関係埋文化財調査報告書」に詳しいので割愛させて頂く。

註1 この点については、多分に私見になるが大内・宗像両氏の対明・対朝鮮交易の量はかなりのものと「室町時代の外交および貿易」〔玉泉太栄編福岡県史1巻下(1962年)〕という一文などからも考えられ、正式の交易以外に侵寇などのうしろだけがあつたことも想像出来るので皆の城兵連の使用したものまで、これらの青・白磁類が用いられたと考えたい。

2. 尾園・茶臼山城跡の時代的背景

(1) はじめに (Fig. 1・2, PL. 1)

15世紀の応仁・文明の乱が終ったとき、北部九州では室町幕府が征西將軍宮に対抗して作った九州探題や鎌倉時代以来の太宰少弐の官職に代々補任されてきた少弐氏の權威はうすれて、周防・長門・豊前の守護大名内氏、豊後の守護大名大友氏、筑前・肥前に少弐氏・龍造寺氏・松浦氏など戦国の群雄が割拠する状況が続いた。「筑前要領大友家歴史」は、このように群雄割拠の状況の中で、群雄が相互に領土を蚕食し合った一場面を伝えている。

このなかの合戦の一場面として、若宮町の小字名として残る尾園城・茶臼山城・都地原城が登場した。これらの群雄が、筑前の国鞍手郡の地で領地をめぐって、抗争し合った状況を前書きによって紹介する前提として、その場に、登場する群雄の勢力・家系などから探ってみたい。

(2) 「筑前要領大友家歴史」に登場する群雄

大友氏 大友氏は、鎌倉時代頼朝の庶子大友能直が、肥後・筑後・豊後の守護として補任された。少弐氏・島津氏とならぶ九州の三名家の一つである。しかし、南北朝の頃から家の内では、家督権の問題でゆれ、外では、征西將軍宮の下向以来、右に左にゆれながら、保身に精一杯の状況であつて、家の力をのばすような華々しい動きは、永享年間持直(12代)が少弐満貞と協力して大内盛見を攻滅し豊前・筑前の守護職を合わせた時ぐらいのものである。ところが、盛見は、豊前・筑前の守護職だけでなく、幕府御料所の代官であった。大内持世等が、幕命を奉じ持直を攻め姫島(臼杵市・津久見市の境)を陥落させている。これより以前に、幕府は、11代親王の子親王を大友家の家臣とし豊後守護職を安堵していた。これは家督の抗争を利

用した幕府の権威の一端を示すものであり、大友家自体も自力で家督をきめる力がなかったことによるらしい。

その後にも、政親(16代)・義右(17代)父子の不和があり、家臣もこの二つに分かれて抗争が続き、政親は一族筑前立花城の立花氏をたよって脱走するが途中大内の家臣杉氏に捕えられ殺された。義右の妻が大内義興の女であったためであるが、結果として子供に殺されたこととなり、二つに分かれた家臣連の争いも両方で500人にもおよぶ人が討たれたと言われている。

このような状況下の大友家を復興させたのは義右の伯父・親治(18代)で内乱を平定し、将軍として足利義澄を支持し豊前国守護職を掌中にし、その子義長に家督を譲った。これに対抗して大内義興は、将軍義範をおこことで大友家の家督に13代親綱の子大聖院宗心をあてることにより、自分の豊前国守護職が回復すると考え策動した。ところが大内家でも家臣杉武明は、義興を廃し弟尊光を家督にと謀り、陰謀が暴露され杉は自刃、尊光は大友に頼った。これに対して、大聖院宗心は大内に走り義興を頼って豊後四の奪取をねらった。この結果、大内・大友家の戦が豊前の国でひらかれた。ところが将軍義範は、細川に追放され義興を頼って山口に明応9年(1500年)のがれてきた。将軍義澄は、大友・大内尊光・少弐氏・肥後の菊池氏等に義種をうたせた。このために、九州北部の各国内は戦国の様相を呈することとなった。

文亀元年(1501年)大友義長は、将軍義澄によって豊後・筑後・豊前3国の守護職を安堵され、大内義興は筑前のみを保つこととなるが、筑前にも大友氏に助力された少弐資元が奪回をはかっていて戦乱はくり返された。

義長は、長期にわたる内紛をかえりみて条規をつくり嫡子単独相続制などをうちだし、家臣たちとの間に封建的な主従関係を確立した。義鑑が義長の後をつぎ大内義興との間に一度は和平が成立したが天文元年(1532年)、大内義興が死に後を嗣いだ義隆が大友所領を横領するや豊筑に出兵し宇佐方面で攻防戦がはじまる。この戦は、大友氏の勝利となるが、大内氏も家臣杉隆連が少弐資元を討って筑前を平定した。天文5年(1536年)将軍義晴の仲介で大内・大友との和議が成立した。天文12年(1543年)肥後守護職となり、鎌倉初期の後3ヶ国の勢力となつた。その後嗣者が義鑑ことキリシタン大名大友宗麟である。宗麟は、天文19年(1550年)「二階崩れ変」をへて、大友家の家督を継ぎ天文20年(1551年)大内義隆の死により自分の弟晴英を大内氏に入れ、大友家の躍進の時代となつた。永禄2年(1559年)には、両筑・両豊・両肥の守護職を手中にするのである。

大内氏 大内氏は百濟齊明王の第3王子牘聖太子の子孫を名のる。姓氏家系辞書には、満盛の寿永年間に大内介と始めて号したとあり、別表には、元暦二年満盛が武家となって平家追討の軍功で長門国を賜り以前からの周防の国を合わせて二つの守護職を得たと言われている。以後外交交易等で着々と力をつけ、6代後の弘世の時には周防・長門・石見の守護職を

手中にしている。大内氏が北部九州に侵攻してくるのは、この大内弘世のころで文中3年（1374年）には豊前の守護職を得、永亨年間には少弐氏を太宰府から追い出し筑前もその掌中にした。

大内氏の筑前進出は2つの目的があったと言えわる。第1は、当時、対明・対朝鮮貿易の拠点であった博多を支配することであった。博多の町は文明年間から天正年間にかけて20,000から50,000人の人がおりすでに中国・四国・九州の都市のうちでもっとも大きな都市の1つであったようだ。その第2の目的は、少弐氏を討伐することにより政治の中心地太宰府を手中にし九州の武家の惣領的な地位を天下に明らかにし。そのために自らは大宰大式の官職を得ようとした。この大内がしだいしだいに中央の政界に進出をはじめたのは、教弘（28代）・政弘（29代）の頃からのようなである。政弘は文明10年（1478年）少弐氏を追い出した後、博多に滞在して経営に力をいれるとともに少弐氏の名馬を將軍義尚に獻上して、大宰大式を所望するなどの接近ぶりをしめしている。また、義興（30代）は明応6年（1497年）家督を嗣ぐが、勢を何度も盛りかえす少弐氏を太宰府に攻め負し、筑前の支配を確立したが、明応9年（1500年）將軍足利義稙が管領細川におわれて義興のもとにつくらや、大内・大友両家の家督の争いもからまり、翌文亀元年（1501年）少弐氏は大友氏と筑前奪回を計り、大友は、義稙方についた肥後の菊池との戦闘となるなど大戦乱になる。この結果大内は九州では筑前一国の保持がやっとの状況が続くこととなつた。やゝ抗争の鎮まつた永亨5年（1508年）義興は義稙を率じて入京し、足利義澄を追放し義稙を將軍職に復させ、自分は管領となり豊前の守護職も回復している。この頃が大内家の隆盛の時期であった。亨禄3年（1530年）義興の死により義隆が家督を嗣ぐこととなつた。義隆は同年一族の筑前守護代杉興連に肥前の少弐氏を攻めさせたが、大友・龍造寺・鍋島等によって撃退され、逆に杉は太宰府岩屋城で負けた。義隆は、杉の応援に一族の陶興房を天文2年（1533年）に送り肥前まで攻め込むが連合軍に負けている。義隆は天文3年みずから大軍を率いて少弐の討伐にあたり、龍造寺を寝がえらせ筑前の地を回復した。天文5年には義隆は大宰大式の位を受け、天文7年（1538年）に筑前国内の旧大友領を返すことで大友氏と和睦した。大友義鑑は天文12年幕府に先年の筑前の所領を返したとき、博多の興浜口の所領が除れていたことを訴えている。貿易港を義隆としては手ばなせなかつたものであろう。こうして大内・大友の対立が再燃し、義隆は天文20年（1551年）家臣陶隆房により攻められ自害し、大内氏は九州支配から全面的に後退する。

宗像大宮司氏 三柱の女神を奉斎する神職の家で、古代に於ては宗像君水沼君が奉斎していた。延暦19年（800年）宗像郡大領と宗像神主との兼任が朝廷によって停止され以後祭政分離された神主は社務に専念することとなつた。天元2年（979年）官符によって宗像氏能が大宮司職に就任している。この氏能は、宗像大宮司家の系図では第4代の大宮司職となっている

がそれ以前の3代、清氏一氏男一氏世は粉飾によるものと言われ信憑性を欠く。以後、大宮司職は宗像氏代々に間に継承される。大宮司職としての宗像氏も時代の風潮に従って、皇室御領から大宰大弐平頼盛の領家職に変ってゆく。頼朝は、平家没官領であるにもかかわらず大宮司職と社領の地頭職を大宮司氏實に安堵した。ために皇室を仰ぎ祭祀に奉仕する神官であるとともに頼朝の御家人となり武力もそなえることとなつた。かくて、文永・弘安の役には少弐氏に従って從軍し、建武中興でも社領を安堵され、尊氏が下向すれば居館に迎えるといった風であり、以後北党に従って保身を計っている。これは少弐氏が太宰府に来て以来のことである。

室町時代に、和寇の根拠地の一つに「内外大島」があり、大島、沖の島と推定されている。宗像氏はこれを統制する位置を得ていたものようだ。なかでも大宮司氏經は応永31年（1424年）李氏朝鮮の莊重王に使節を派遣し、これ以後、氏俊・氏正・氏輝等の大宮司がこれにならない氏郷は32回にも及んだといふ。康正元年（1455年）には歲進船の条約ができ宗像氏は一歳一船と定められたが、事実は二船にも三船にもおよんだようだ。航海の神に奉仕し自らもその利益を追求し武力も備えた宗像氏が、少弐氏の衰退とともに大内氏の九州侵攻と結びつくのは必然のことであった。大内弘世の女を大宮司氏重の室に、氏郷・氏國も大内氏と婚姻関係を結んだので信頼は最も厚くなつた。天文元年（1532年）大友義鑑の筑前侵攻には防戦に最も努めこれを挫敗させた。

大内義隆の没後も陶晴賢の推す氏貞が大宮司となり、大友に組し、毛利に組したが、天正14年（1586年）氏貞の死により宗像大宮司の宗家は絶えた。

参考文献

- 佐藤道一「南北朝の動乱」日本の歴史9 中央公論社（1965）
- 永原慶二「下剋上の時代」日本の歴史10 中央公論社（1965）
- 杉山 博「戰国大名」日本の歴史11 中央公論社（1965）
- 佐々木銀鰐「室町幕府」日本の歴史13 小学館（1975）
- 永原慶二「戰国の動乱」日本の歴史14 小学館（1975）
- 渡辺慶夫「大分県の歴史」県史シリーズ44 山川出版社（1971）
- 元禄十年天野義重編、障山校注「応永義鑑」（1975）
- 太田 光「姓氏家系辞書」新人物往来社（1971）
- 伊東尾四郎編「宗像郡誌」上巻名著出版復刻本（1973）
- 鞍手郡教育会編「鞍手郡誌」上巻名著出版復刻本（1972）
- 宗像神社復興期会編「宗像神社史」上・下巻（1961）

以上の文献を参考としたが大友家関係は、文献6・3を主に、大内家関係は文献7・6・3に宗像家関係は文献11・9を主として利用させて頂いた。

(3) 『筑前要領大友家戦史』に見える大友宗麟の鞍手の攻略

于時天文11年壬寅春3月15日豊後國大友宗麟子息左近将監義統筑前を平定せんと其勢13,000騎豊後國府を出陣す、先ず第一に鞍手郡に押入り、鷹取城主大内家の幕下たるにより、一番に攻め取らんと評定し、四方より取り巻き、要害堅岡の鷹取城を無二無三に攻め立つ、城中必死となり、大木大石雨の如く打掛けられ、寄手も疵を蒙り、死傷多く喰組の山城にて一時に落城とも見へざりし、然れども外に救兵もなく、頗る危し、先陣十時攝津守500餘騎にて、齋智山の峰に昇り、城中を見降し、谷を隔てて火薬にて一時に城中に放ちければ、城兵も之に敵し衆ね狼狽す、此時に乘じ、四方より攻め立て、二の丸大手より打破り、城中に押入り陣屋に火を放ちければ、折柄の強風に猛火盛にして、一面の火中となり、茲に愈々落城、城主毛利續實も生捕れ降伏す、(中略)是より大友勢は遠賀郡香月畠の城を攻め、若宮谷の小城を攻め、同郷を根城とし、宗像に打入るは地利あるを以て、木屋瀬・櫛木より王方へ引上げ、多賀神社を焼亡す、齋田村の内鍋田ヶ原にて陣を崩へ、若宮城・永城は高山にて、要害喰組の名城なりと聞ゆ、將師智略なき時は、味方軍卒を亡す事足れ良將の恥る處なり、依て先づ宮永城に軍使を派し、大友家筑前の亂を平治せんため、大軍を以て出陣したるは、専ら宗像家代々神職の身分として武事に携はり、隣郡に押入り、他の城地を攻め取り、人民の苦しみ一方ならず、依て大友家は、國家人民の為め、筑前を蝕する為なり、豈人體を損害せんや、大友家は、古昔頼朝公より、九州の守護職台命を蒙る家なれど、近來武威衰へ、中國大内家に領國を領され、剰へ島津・龍造寺・秋月・宗像・草場・原田の輩天下の亂に乗じ、弱きを亡し、萬民塗炭の苦を受け、一日も安き心なし、依て出陣す、其國家を寒ふにあらず、宗像家は大友家と舊縁と云ひ、豈亡すにあらず、速に降伏あらば若宮の小城安堵あるべしと、流石戸次丹後守智仁勇の名將にて、殘る所なき使の口上、若宮城も打寄り、評定區々なり、依りて白山に使を遣し、氏續に大友の口上申述ければ、白山にても宗像の老臣評定しけるも、宗像家は清氏親王より七十四世、連綿たる神職、豈大友に降るべき謂なし、大友と戰ひ、亡ふとも降参は思もよらずと、依て、若宮の諸城は必死の合戦致すべしとの申付也、依て、此旨大友勢に返答す、大友家は茲に軍勢を配備す。

此時上鞍手小城々代は左の通り

| | | | |
|-----------|--------|------------|--------|
| 一. 吉川下村城主 | 音藤四郎 | 一. 六郎丸城 | 石川代城 |
| 一. 金生旗山城主 | 入田勝全入道 | 一. 湯原草場城主 | 松井越後守 |
| 一. 鹿田熊峰城代 | 黒瀬越後守 | 一. 乙野猿崎城代 | 毛利左右衛門 |
| 一. 乙野草場城代 | 藤豊後守 | 一. 鹿田安河内城代 | 猿崎五郎 |
| 一. 黒丸城代 | 安永越中 | 一. 沼口堀谷城代 | 本田備中守 |
| 一. 竹原竹垣城代 | 音藤飛彈守 | 一. 平浦山城代 | 吉田三九郎 |

| | | | |
|-----------|---------|----------|---------|
| 一、沼口都市原城代 | 安武七郎左衛門 | 一、山口茶臼城代 | 森備中守 |
| 一、山下城代 | 奥主膳正 | 一、尾張本城 | 尾張加賀守 |
| 一、山下中尾城代 | 金崎大八郎 | 一、寺山城代 | 唐防右京進 |
| 一、大谷高丸城代 | 吉原源九郎 | 一、岡田城代 | 占部十郎 |
| 一、畠黒巣城代 | 峯壯三郎 | 一、宮永城主 | 吉田揚部介貞昌 |
| 一、中山城代 | 跡部安藤守 | 一、吉野城主 | 竹肥後守 |
| 一、額野雲取城主 | 麻生頼益 | 一、本城祇嶽城主 | 杉太郎右衛門 |
| 一、龍徳龍ヶ岳城主 | 杉幡頭連並十郎 | 一、同稻付城主 | 石見主計ノ助 |
| 一、山崎村城代 | 井上禪正 | 一、宮田村城代 | 爪生兵庫 |
| 一、長井鶴城代 | 榎本岩見守 | 一、金丸城代 | 斎藤河内守 |
| 一、下有木城代 | 有吉五郎右衛門 | 一、内山城代 | 古野神九郎 |
| 一、上有木城代 | 石川國事ノ介 | | |

宮永城は若宮二十六ヶ村の本城にして、1,300騎あり、其他の小城に200~300騎の小勢あるも、大友の大軍を防ぐ事千に一も勝つ事なし、只宗像より援兵来る事あらば、勝利も如何んと、中國よりの航渡を待つのみ、柏屋郡立花城代立花鑑載・御笠郡岩屋城代高橋三河守鑑種は、自身の本城を守り、兩家の士卒1,500騎、高橋家より荻尾大貳を大將とし、立花表よりは萬野三河守大將にて、鞍手の山口、宗像堺・櫛原摩山多武峰見坂道筋を取り、備を立て、宗像より若宮に援兵の道筋を取り切りたり、是兼て大友より謀合せし事なり。

時に天文11年壬寅閏4月21日、大友勢は鍋田ヶ原を立ち、磯光・宮田・長井鶴に押來り、友池の瀬戸口に押來る、若宮の侍兵友池の川を留め、企丸・原田の山際に兵を備へたり、

(中略)

大友勢は金生村櫛幸山・櫛鏡山に登り、若宮の小城を一時に攻滅し、裸城とし羽翼を去り宮永本城を打ち潰さん軍議也。先づ、山口村七ヶ所の砦は、宗像に隣るより大事の場所なり、吉弘兵庫介、十時攝津1,500騎、沼口の兩城に押寄せ、本田安武城を出て降人となり、夫より山口村茶臼城・森備中守が城地に押移り、小原川原より尾筋に登り、四方に取巻き、短兵急に責め上れど、小城ながら娘組の城にて、森・川野・頻りに防戦、300餘騎にて暫く防ざたるも、勇勢の攻手は、南東の尾筋より城に火を放ち、折柄の強風木丸一面の炎となり、北の谷娘組の櫛川の岸に落ち、死傷多く、殘兵奥城に入らんと欲するも、谷深く敵軍源太原を取切たれば、残らず討死し、城主備中守手勢50人、辰巳の尾より敵陣に切り入り打死す、川野五郎は、西の尾より述れ出て、西山に隠れたり、夫より、山下の城代奥主膳正弘が備へ籠る下屋敷間尾の城兵150人にて防ぎけれども、1,500の大軍は四方より攻登り、本城に火を放ち城兵は西の谷より山續き巖丸の城に落行き、殘兵は討死、此戰況本陣に注進す、(中略) (この後、大友軍は小城砦を攻略し本城宮永城も落ちる。)

時に天文11年壬寅閏4月27日の夜半落城し、後の世に殘る千草の秋の色昔を慕ふ女郎花・桔梗・薺ヤカ毎に昔語りの例なり。

大友家は、稻光川原に掛並べ、黄金原に兵を引揚げ、人馬の息を休めつゝ、兵糧を整へ、若宮を根城とし、宗像攻めの軍議をなす。

然るに、宮永城攻めの夜、龍徳城主杉權頭は一旦大友に降伏し、陣中にあり、頓野村靈取城主麻生鑑益、本城村祇園城主杉太郎左衛門と申合せ、平村沼口村界に出陣し、城中守堅固の上塙田大將討死の由を聞き、俄に心變して夜中逃出し、妻切宗像に内通す。兼て大友家より間者を入れ窺知したれば、其旨黄金原本陣に注進す、依て討手として十時攝津の守、矢野長重等3,000餘騎にて沼口川に至り、都市原に引上げ、宗像に逃入らんとするを追打ち、都市原に戦ひ、三家の勢暫く戰ひけるも悉く戦死、杉十郎も既に危きを、家臣荒牧播磨守討死して主人を落し靡山を経て宗像名残村を差して宗像勢に入るとあり。

(4) その他の資料

a [頓野神社傳] 天文11年豈後大友之軍勢入郷諸社寺回縁の災○云々

b [横谷貞明記略] 天文4年之乙未10月17日、則考多勢を以て永満寺表に出張し、鹿取城を攻む
(中 略)

編者曰大内氏滅後の郡内の形勢は、大永以後、鞍手の城主にして大友氏に隸せしは、僅に鹿取の毛利吉野の竹^{たけ}氏にして、他は概ね大内氏に属せしかば、郡内に激戦少かりしが、大内氏亡びて島津・大友の兩氏鷲を張りて鞍手の天下に翔るに至り、諸將の進退に急且つ大なるものあり、諸城主此際果して主を何れの人に定めて膝を屈せんとするか、東鞍の兩城中鹿取は既に大友の手足として孤立し、畠山白木城は大内の股肱たりしも大内氏亡びては孤軍に過ぎずして、家臣等の諫に對し答て曰く……(中略)

而して、杉權頭連並は島津氏にし松井越後守秀輝は秋月氏に從ひ、宗像氏は毛利家に屬し、笠木城を築き、家臣占部越後守宗安をして之を守らしめたり。(後略)

註 (a)・(b)については鞍手郡教育会編「鞍手郡誌」上巻、名著山版復刻本のなかから必要な部分を収録した。なお、郡誌には緯書で収録されているので緯書としため数字・漢字などに多少の相違が生じている。

(5) 「筑前要領大友家戦史」の天文11年の合戦について

「筑前要領大友家戦史」が、いつ、いかなる人によって書かれたものかさだかでない。ただ、本書に抜粋した部分からだけでも、鞍手郡内(直方市・鞍手郡4町)^{註1}の地理に非常に明るい人であったことがわかるし、合戦の様子、人名など(なにか原点があったとも思われる。)にくわしく、そう年をへて書かれたものもあるまい。

内容について若干の検討を加えれば、冒頭の部分「子時天文11年壬寅春3月15日、豊後大友宗麟子息左近得監義統筑前を平定せんと……」の部分がまず疑問になる。通史によれば宗麟は天文20年家督を継ぎこの時22才であったという。とすれば天文11年には12才であったことになる。天文11年に合戦のあったことを信じさせそうな資料が(4)-aにあるので信じるとすれば、子息義統が宗麟その人であって、家督権はまだ父義鑑にあったとする解釈の方が妥当ではなかろうか。これが正しいとすれば、宗麟が家督を相続して以降大友家の隆盛になり、大友家と言えば宗麟と言われるような状況が生じたために起ったやまいと理解されよう。また、「先陣十時攝津守500余騎にて、福智山の峰に昇り、弓鐵砲……云々」とあるが、鉄砲がボルトガル船によって日本にもたらされたのは、天文11年とも12年とも言われているので、粉装にすぎないのか。など小さな誤解と思われる部分もあるが、合戦の状況の中に見られる地名が、現在の地名と一致していることや、人名からある程度の宗像・大内の関係を予想させるものがあり興味深い。例えば、山口村茶臼山城の攻撃の場面である。茶臼山の東側には小原川と言う小川があり、西側には襟川という小川がある。いずれも、山口川の支流であり現在でもこの地名を残している。茶臼山の守備兵は、大友方に小原遺跡・小原古墳群（「九州縦貫自動車道路関係埋蔵文化財調査報告Ⅺ」）の方から攻めこまれ火をはなたれて多数の死傷者を出し、残兵が襟川を渡り尾園城に逃げこむ状況がよくわかる。

また 本城紙園岳城主 杉太郎衛門
龍鹿龍ヶ岳城主 杉禪頭連並十郎

とある杉氏は大内家とは血を分けた一族であり、鞍手の城々の代表的な立場にあったことが後半の都市駆除での一件にもひかれ、(4)-bにも、後年島津氏に従った状況がひかれている。

この文献の史料的な価値についての批判云々する能力はまったく筆者にはないが上記の合戦の場合の様子や、人名で他の資料と重なるものがあることから、一応、史実を伝えるものと判断したい。また、天文11年という時期については、(4)-aが大友家戦史の記述をうらざける資料となりそうだということにとどめて、後章で再検討することとしたい。

(栗原)

註1 鞍手郡教育委員会編「鞍手郡誌」には、この文献の解説が示めされていないので九州歴史資料館倉住靖彦氏を通じて九州大学文学部国史科助手森茂徳氏の手をわざらわしたが判明していない。

Ⅱ 遠園遺跡の調査

I 遠園遺跡の調査

1. 調査の経過

遠園遺跡の発掘調査は、1974年（昭和49年）3月4日から5月25日まで実施した。調査団は次のとおりである。

| | | |
|-------|-------------------|----------------------|
| 調査担当者 | 福岡県教育庁文化課技師 同 | 酒井仁夫 上野精志 |
| 調査補助員 | | 高田一弘 内田始 小味山ゆり |
| 庶務担当者 | 福岡県教育庁文化課主事 嘱託 | 山本文和 因将太 |

なお、この調査には地元在住各位の協力があった。

3月4日～3月8日 本調査の事前に遺跡の内容・範囲をより明確にするため重機を用いてトレンチ8本を設けて表土除去作業を行なう。各トレンチより中世の遺物出土が相次ぎ、遺構もほぼ全てのトレンチで確認された。

4月1日～4月12日 4月より作業員を導入して重機による表土除去の状態より、遺構検出発掘作業に入る。作業は遺跡の東側より西側へと進む。

4月15日～4月22日 第1号から第3号掘立柱建物及び土壤墓を検出し遺跡の東側部分の遺構検出を終了する。

4月22日～4月27日 遺跡の中央の北側部分に移り遺構検出発掘作業を行なうも遺構の検出なし。合わせて東側部分の実測・写真撮影に入る。

4月29日～5月11日 遺跡の西側の南側部分に移り遺構検出発掘作業を行なう。この調査区では第4号掘立柱建物や第3号土壤などを検出する。合わせて東側、中央部分の実測・写真撮影を行なう。

5月13日～5月18日 遺跡の中央部北側、及び西側の北側部分の遺構検出・発掘作業。この調査区では第6号・第7号土壤などを検出する。又、遺跡南側部分の実測、写真撮影を行う。

5月22日～5月25日 北側部分の実測、写真撮影と、遺跡全体の写真撮影を行ない、5月25日次の調査地点である都地遺跡へ器材を移動する。

2. 調査の内容

遠園遺跡は鞍手郡若宮町大字山口字遠園に所在する。犬鳴川の支流である山口川の右岸(南側)で、南より山口川の北方に延びた丘陵台地の台地上に立地しており山口川に面している。遺跡の標高は88mから90mのほぼ平坦地上にあり、遺跡の内容からして調査範囲より北側には遺構の存在が推定できる。なお、遺跡南方の丘陵頂上部は尾畠城跡という。なお、遺跡名は字をとり遠園遺跡とする。(Fig.2-3, PL.1-2)

遠園遺跡は、分布調査の折に中世の土器が採集され、土器散在地として確認されていた。ブルトーザーを利用して予定路線内の表土及び耕作土除去作業を行ない全面発掘に取りかかり遺構検出に務めた。その結果、水田と化しており、丘陵台地を大きく削り崖をなして平坦地が造成してあり遺構の遺存状態は良くないと推定されたが調査が進行するにつれて、崖面は少なくとも遺構が存在する時以前に既に存在しており、谷間は埋めて平道面に整地している事が判明した。検出された遺構は、掘立柱建物7棟、土塙6基、土壙1基で、他に多量の中世土器類が発見される。(付図Fig.①-④, PL.2-3)

(1) 遺構

掘立柱建物 (付図Fig.③, PL.2-7)

遺跡全面に大小多数の大小ピットを検出したが、その内建物遺構の柱列と思われる配置を示すものを再土調査して掘立柱建物と認めた。南東側のやや緩傾斜地にある第1号から第3号の一群と、台地中央部分の平坦地に在る第4号から第7号の一組の二群が離れて存在し、南東側より南西側へ第1号から第7号とする。

| 表1 第1号掘立柱建物計測表 | | | (単位 cm) | | | | | | |
|--------------------|--------------------|--------------------------|-------------------------------------|------------------------------|--|------------|--------------------------------------|---|--|
| 1間×3間 | 梁間間 | | 柱行柱間 | 柱行間 | P | 深さ | 径 | | |
| P 1 3 5 7 | P 2 4 6 8 | 269 258 259 240 | P 1 3 5 P 2 4 6 6 | P 3 5 6 4 6 8 | 192 230 214 210 216 220 | 636 646 | 1 2 3 4 5 6 7 8 | 16 10 19 17 8 10 26 18 | 20 29 24 21 26 25 21 31 |
| 平均 | 平均 | 251.5 | 平均 | 213.67 | 641 | | | | |
| | | | | | | 平均 | 15.5 | 24.6 | |



Fig. 3 道路地形図（縮尺1/1,000）


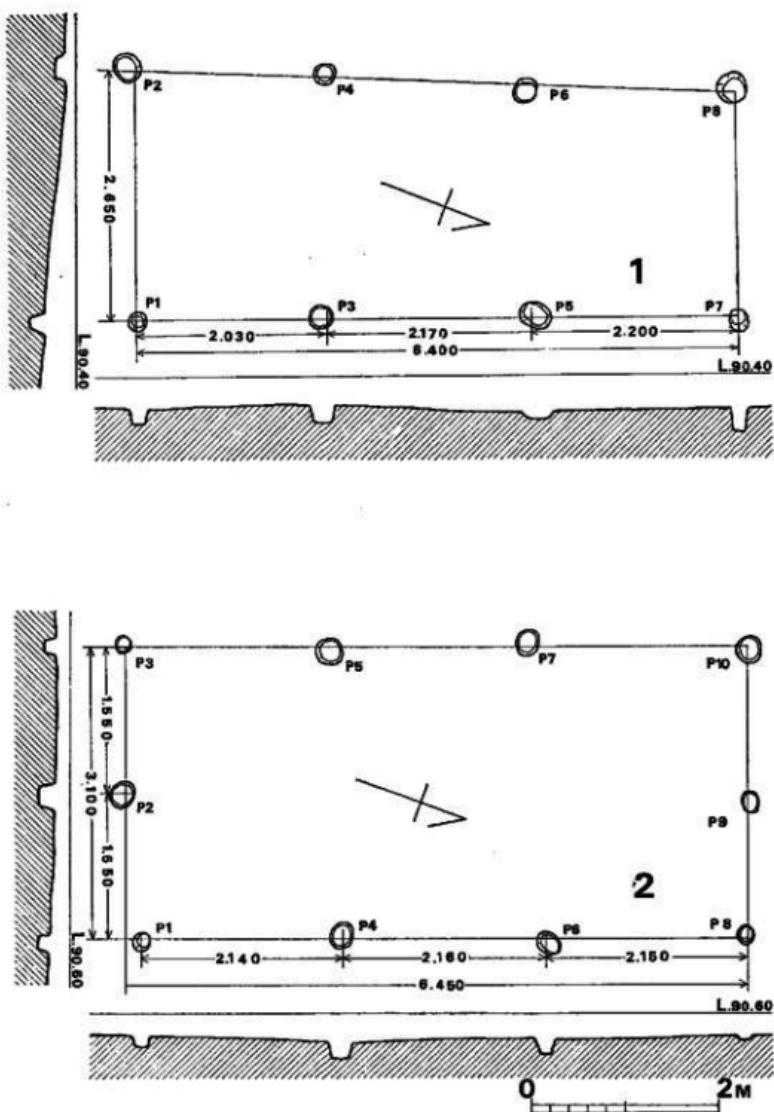


Fig. 4 逃囲道路第1号・第2号掘立柱建物実測図(縮尺1/60)

I 速度道路の調査

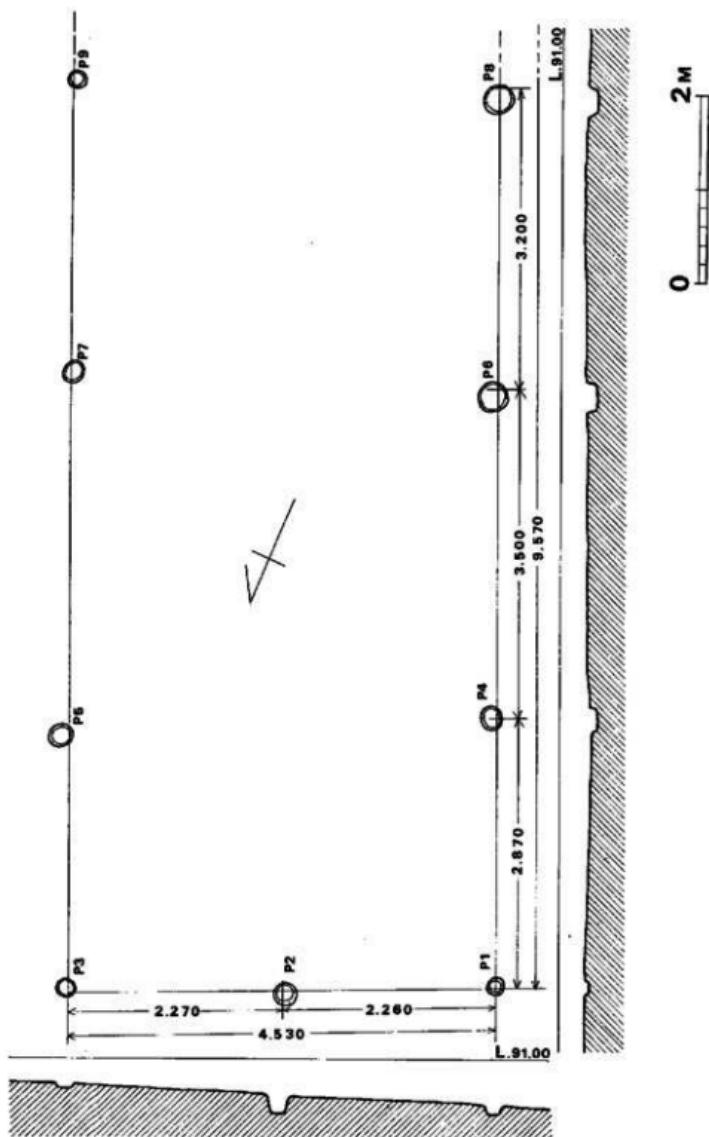

第1号掘立柱建物 (Fig.4, PL.3-4-1)

1間×3間の建物である。長軸をN20°Wにとり、桁行間641cm、梁間間251.5cmを測る。P2～P8の西側桁行は東に比べ、南側梁間間の方が北側より長い。掘り方は残存する上端で径約24.6cmの円形で、残存上端よりの深さは約15.5cmである（表1）

表2 第2号掘立柱建物計測表

(単位 cm)

| 2間×3間 | 架間柱間 | 架間間 | | 桁行柱間 | 桁行間 | P | 深さ | 径 |
|-------|-------|-------|-----|-------|-----|----|------|----|
| P 1 | 155 | 315 | P 1 | 214 | 645 | 1 | 10 | 19 |
| 2 | 3 | | 4 | 6 | | 2 | 17 | 25 |
| 4 | 5 | 305 | 6 | 8 | 215 | 3 | 10 | 18 |
| 6 | 7 | 318 | 2 | 9 | 670 | 4 | 17 | 23 |
| 8 | 9 | 141 | 3 | 5 | | 5 | 21 | 26 |
| 9 | 10 | 162 | 5 | 7 | 221 | 6 | 16 | 22 |
| | | | 7 | 10 | 208 | 7 | 20 | 24 |
| | | | | | 236 | 8 | 6 | 18 |
| 平均 | 154.5 | 310.2 | 平均 | 218.3 | 660 | 9 | 20 | 19 |
| | | | | | | 10 | 24 | 26 |
| | | | | | | 平均 | 16.1 | 22 |

第2号掘立柱建物 (Fig.4, PL.3-4-1)

第1号建物の西側に近接してあり、2間×3間の建物である。長軸N21°Wにとり、桁行間660cm、梁間間310.2cmを測る。掘り方は残存する上端で約22cmの円形で、深さは残存上端より約24cmである。P1のみやや長方形プランにはずれている。（表2）


表3 第3号掘立柱建物計測表

(単位 cm)


| 2間×? | 架間柱間 | 架間間 | | 桁行柱間 | 桁行間 | P | 深さ | 径 |
|------|------|-----|-----|-------|-----|----|----|------|
| P 1 | 224 | 456 | P 1 | 285 | | 1 | 10 | 16 |
| 2 | 3 | | 4 | 6 | | 2 | 23 | 25 |
| 4 | 5 | 458 | 6 | 8 | 343 | 3 | 5 | 18 |
| 6 | 7 | 446 | P 3 | 5 | 318 | 4 | 8 | 22 |
| 8 | 9 | 448 | 5 | 7 | 269 | 5 | 17 | 25 |
| | | | 7 | 9 | 386 | 6 | 11 | 31 |
| 平均 | 228 | 452 | 平均 | 318.5 | | 7 | 15 | 22 |
| | | | | | | 8 | 12 | 30 |
| | | | | | | 9 | 18 | 18 |
| | | | | | | 平均 | 13 | 22.7 |

I 造園道路の測量

16

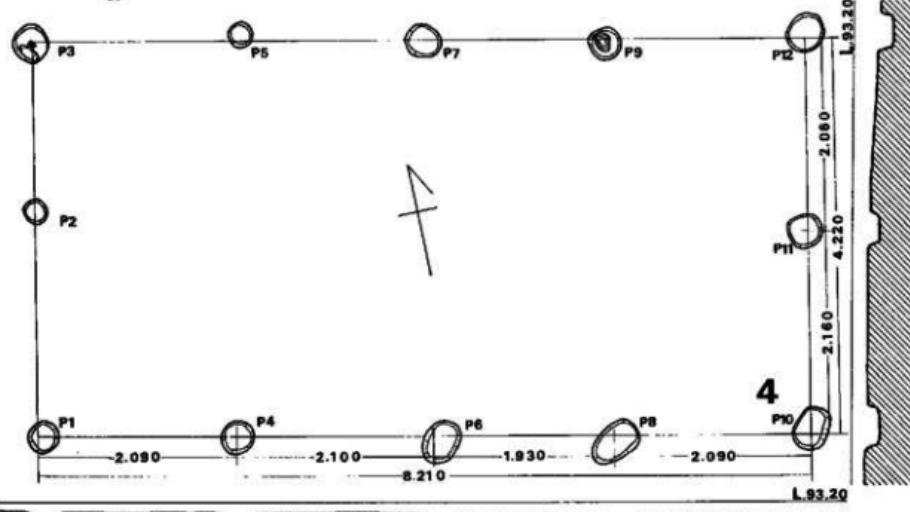

4

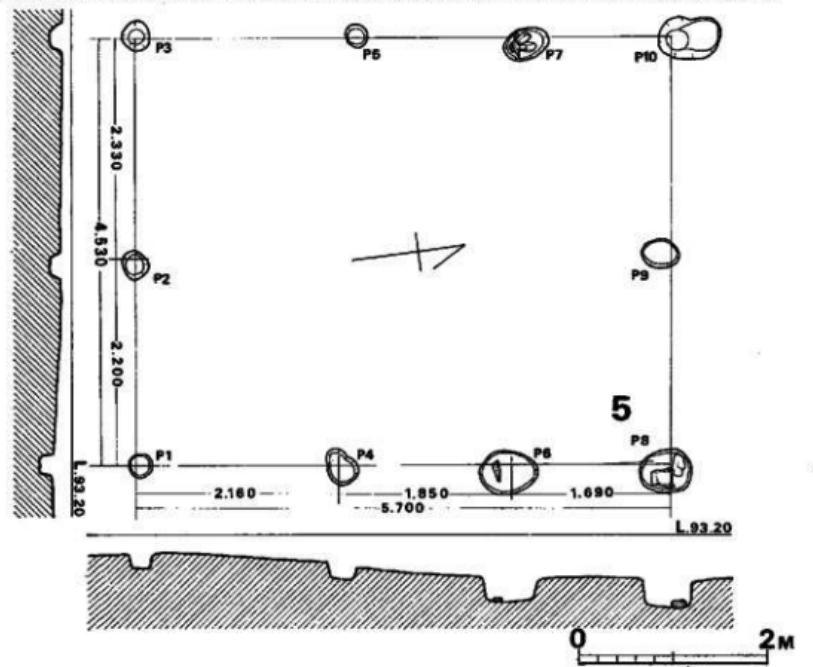

5

Fig. 6 造園道路第4号・第5号獨立性建物実測図(縮尺1/60)

0 2M

第3号掘立柱建物 (Fig.5, PL.3-4-2)

第2号建物と重複しており先端に至っておらず、路線外の南側にまだ続く遺構であり桁行間は不明である。長軸N24°Wにとり、梁間は2間であり約452cmであり桁行間は3間まで確認する。掘り方は残存する上端で約22.7cmの円形で、深さは残存上面より約13cmである。建物の占有面積に対して柱穴が細い点に気づく。(表3)

以上第1号から第3号建物は主軸をほぼ平行にしており、第2号建物と第3号建物は重複している。第1号建物と第2号建物の床面下と周囲にはかなりの柱穴が在り、関連するものが存在するかもしれない。第3号建物の床面下にはほとんど柱穴は無い。第1号、第2号、第3号建物の存在する周辺には多くの柱穴がありまだいくつかの建物跡が想定される可能性もある。又垣根などの存在も考慮したが図示できるところまでは復元できないようである。

表4 第4号掘立柱建物計測表

| (単位 cm) | | | | | | | | |
|---------|-----|-------|-------|------|-----|-----|----|------------|
| 2間×4間 | | 梁間柱間 | 梁間間 | 桁行柱間 | | 桁行間 | P | 深さ |
| P 1 | P 2 | 240 | 418 | P 1 | P 4 | 206 | 1 | 16 |
| 2 | 3 | 178 | | 4 | 6 | 220 | | 24 |
| 4 | 5 | 428 | | 6 | 8 | 186 | 3 | 12 |
| 6 | 7 | 423 | | 8 | 10 | 203 | 4 | 17 |
| 8 | 9 | 420 | | 2 | 11 | 820 | 5 | 14 |
| 10 | 11 | 214 | 428 | 3 | 5 | | 6 | 11 |
| 11 | 12 | 214 | | 5 | 7 | 220 | 7 | 9 |
| | | | | 7 | 9 | 196 | 8 | 12 |
| | | | | 9 | 12 | 195 | 9 | 13 |
| | | | | | 214 | | 10 | 14 |
| 平 均 | | 211.5 | 423.4 | 平 均 | 205 | 820 | 11 | 13 |
| | | | | | | | 12 | 16 |
| | | | | | | | 平均 | 13.41 33.8 |

第4号掘立柱建物 (Fig.6, PL.5)

遺構の存在する丘陵に対して直角方向に、台地中央部に整然と柱穴が並ぶ。2間×4間の建物である。長軸N77°Wにとり、桁行間820cm、梁間間42.3cmの長方形を呈している。掘り方は残存上端で約33.8cmの円形と楕円形があり、小さなもので25cmある。深さは残存上面より約13.4cmである。P 3とP 9には根石と思われる川原石が存在する。(表4)

第5号掘立柱建物 (Fig.6, PL.6-7-1)

第4号建物の北西側にはほぼ直交して存在する2間×3間の建物である。長軸をN75°Eにと

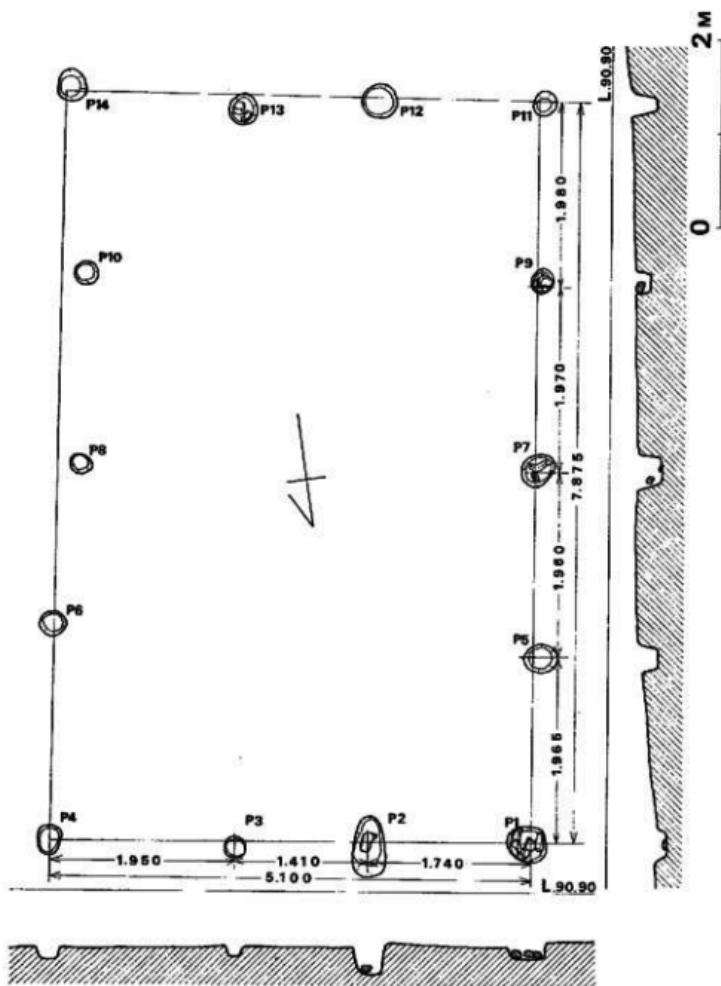


Fig. 7 遠隔遺跡第6号柱立柱縫物実測図(縮尺1/60)

表 5 第 5 号掘立柱建物計測表

(単位 cm)

| 2間×3間 | | 架間柱間 | 架間間 | 桁行柱間 | | 桁行間 | P | 深さ | 径 |
|-------|-----|------|-----|------|-----|-------|-----|------|----|
| P 1 | P 2 | 214 | 456 | P 1 | P 4 | 215 | 1 | 15 | 25 |
| 2 | 3 | 242 | 463 | 4 | 6 | 175 | 2 | 12 | 26 |
| 4 | 5 | | 461 | 6 | 8 | 169 | 3 | 13 | 30 |
| 6 | 7 | | 460 | 2 | 9 | | 4 | 16 | 35 |
| 8 | 9 | 236 | | 3 | 5 | 234 | 5 | 10 | 24 |
| 9 | 10 | 224 | | 5 | 7 | 180 | 6 | 23 | 50 |
| | | | | 7 | 10 | 165 | 7 | 30 | 36 |
| 平均 | | 229 | 460 | 平均 | 均 | 189.3 | 566 | 8 | 26 |
| | | | | | | | | 9 | 22 |
| | | | | | | | | 10 | 51 |
| | | | | | | | 平均 | 21.8 | 35 |

り桁行間約566cm、架間間460cmを測る。掘り方は残存する上端で約35cmの円形と梢円形で深さは残存上面より約21.8cmである。P 6, P 7, P 8に根石があり掘り方径が大きい。(表5)

表 6 第 6 号掘立柱建物計測表

(単位 cm)

| 3間×4間 | | 架間柱間 | 架間間 | 桁行柱間 | | 桁行間 | P | 深さ | 径 |
|-------|-----|------|-------|------|-----|-------|-------|-------|------|
| P 1 | P 2 | 174 | | P 1 | P 5 | 196 | 1 | 15 | 45 |
| 2 | 3 | 141 | 510 | 5 | 7 | 201 | 2 | 23 | 34 |
| 3 | 4 | 195 | | 7 | 9 | 200 | 3 | 10 | 22 |
| 5 | 6 | | 518 | 9 | 11 | 188 | 4 | 12 | 26 |
| 7 | 8 | | 435 | 2 | 12 | | 5 | 22 | 32 |
| 9 | 10 | | 435 | 3 | 13 | | 6 | 18 | 25 |
| 11 | 12 | 175 | | 4 | 6 | 232 | 7 | 28 | 30 |
| 12 | 13 | 144 | 504 | 6 | 8 | 168 | 8 | 16 | 21 |
| 13 | 14 | 185 | | 8 | 10 | 205 | 9 | 16 | 23 |
| | | | | 10 | 14 | 194 | 10 | 11 | 24 |
| 平均 | | 169 | 480.4 | 平均 | 均 | 197.7 | 789.5 | 11 | 28 |
| | | | | | | | | 12 | 15 |
| | | | | | | | | 13 | 11 |
| | | | | | | | | 14 | 13 |
| | | | | | | | 平均 | 16.86 | 29.1 |

第 8 号掘立柱建物 (Fig. 7, PL. 6+7-1)

第 5 号建物と重複しているが 1 棟分として取り上げる。第 5 号建物と長軸はほぼ平行で N 9°E であり 2間×4間の建物である。桁行間 789.5cm、架間間 480.4cm を測る。掘り方は残存

I 造園遺跡の調査

上端で約29.1cmで、円形と梢円形があり、深さは残存上面より約16.86cmである。P1, P3, P7, P9, P13に根石があり小さな川原石をいくつも敷いている。なおP8, P10は東側平行線よりややはざれて建物中心部に入っている。そこで付図Fig.⑧の遺構全体図を見るとH6のP8とP10の東方に平行して2例の計4個のピットに気づく。これらP8とP10を合わせた合計6個のピットが第6号建物に付属するものであることも考えられる。(表6)

表7 第7号掘立柱建物計測表 (単位 cm)

| 1間×2間 | | 架間間 | | 桁行柱間 | | 桁行間 | P | 深さ | 径 |
|-------|----|-------|----|------|-----|-----|----|------|------|
| P1 | P2 | 146 | P1 | P3 | 110 | 254 | 1 | 11 | 14 |
| 2 | 4 | 148 | 3 | 5 | 144 | | 2 | 9 | 28 |
| 5 | 6 | 127 | 2 | 4 | 121 | 250 | 3 | 36 | 44 |
| | | | 4 | 6 | 129 | | 4 | 16 | 36 |
| 平 | 均 | 140.3 | 平 | 均 | 126 | 252 | 5 | 15 | 34 |
| | | | | | | | 6 | 25 | 40 |
| | | | | | | | 平均 | 18.3 | 32.6 |

第7号掘立柱建物 (Fig.8, PL.6-7-1)

第4号建物の西側にあり第4号建物と長軸を平行とする1間×2間の小さな建物である。長軸はN81°Wであり、桁行間252cm、架間間140.3cmを測る。掘り方は残存する上端で約32.6cm。

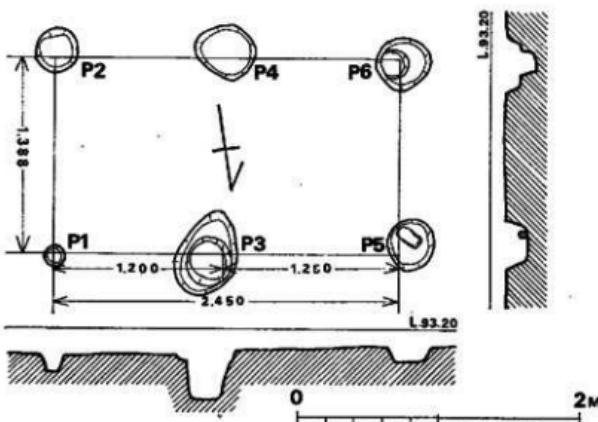


Fig. 8 造園遺跡第7号掘立柱建物実測図 (縮尺1/40)

深さは残存上面より18.3cmである。P 5には根石があり、P 3とP 6は2段掘りとなっている。

以上第4号から第7号建物の存在する遺跡の南西部にはこの他大小たくさんのが在り、他にいくつか復元できる可能性をもつものもあるようであるが、とくに第5号建物と第6号建物の周辺や床面下にはたくさんのピットが在る。又この一群の建物跡より北側に一連の柱穴群が検出されたが、建物跡として想定できるものは存在しないようである。(表7)

土壤 (付図Fig.⑤, PL.8~12)

掘立柱建物の柱穴群のように、遺跡全体にかなりの土壤と思われるピットが存在するが、これらのうち中世の遺物が出土したものに限って掘立柱建物と同じく東側より1号とする。

第1号土壤 (Fig.9+13, PL.8-1+14)

遺跡の中央より北東側に在り付図Fig.⑤のよう谷門の緩斜面にあり、第2号土壤と合わせて一つの遺構群を形成しているのであるが、建物跡は確認できないようである。

土壤は大きなものと小さなものが結び付いたような形で大きな土壤は深く、小さな土壤は浅い。大土壤は円形上端径1.80m、底面径0.55m、深さ1.20mであり摺鉢状を呈する。小土

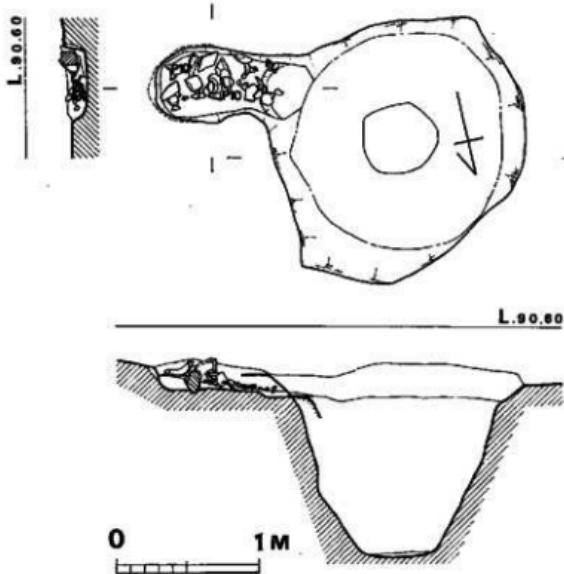


Fig. 9 遺跡遺跡第1号土壤実測図 (縮尺1/40)

I 遠圓遺跡の調査

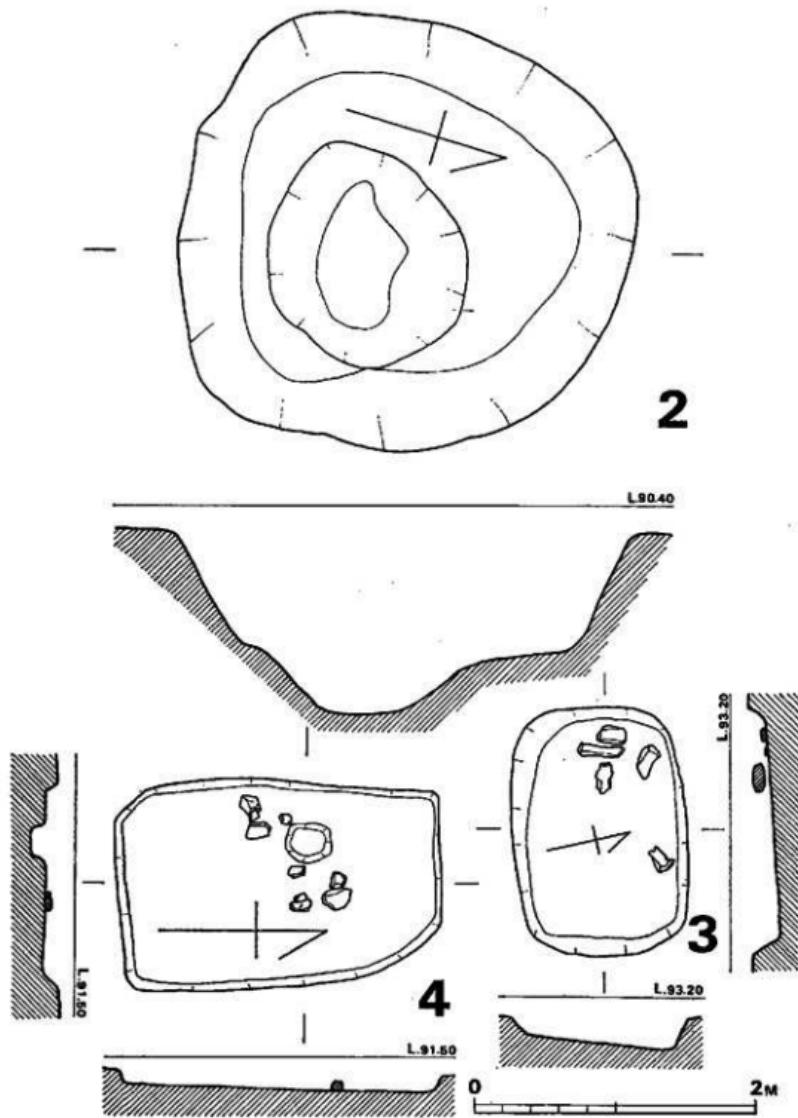


Fig. 10 遠圓遺跡第2号・第3号・第4号土塹実測図(縮尺1/40)

墳は橢円形で東側の短壁が大土壙に続いている長さ1.08m、幅0.55m、深さ0.15mと深く底面は中央部よりやや東側が一段下り20cmの深さである。この小土壙は炉として利用されたらしく、西側短壁の周りは圓い燒土層が見られ底面には炭化物・燒土混りの茶褐色土層が見られ大小の川原石が散乱している。又Fig. 9のP 9はFig. 13のP 10であるがこの土器が川原石を支脚としてその上に据えられていたようである。

出土遺物は小土壙が大部分で、土師器小皿、壺。片口。須恵器土器甕がある。

第2号土壙 (Fig. 10-14, PL. 8-2-14)

第1号土壙と同じように遺跡中央より北東側のやや南方にあり、第1号土壙と同じ造構群と思われる。不整円形の二段掘り大土壙で直径約3.55m、一段目の下径約2.40m、深さ約0.70m、二段目の穴の上径約1.40m、下径約0.60m、深さ0.40mで残存上端より最深部まで約1.10mを測る。

出土遺物は少なく土師器小皿、壺。瓦器塊。土鍋がある。

第3号土壙 (Fig. 10-15, PL. 9-1-14)

遺跡の中央部南側の第4号から第7号掘立柱建物群と同位置にあり、第7号掘立柱建物の東側約2m離れて在る。長方形で長さ1.76m、幅1.25m、深さは残存する上面より西・南側が浅く15cm、北・東側が深く22cmである。底面は平坦でなく北側と東側に傾斜していて、西側壁近くには底面上に川原石数個と土師器小皿がみられる。なお、この土壙の長軸は、第4号掘立柱建物と第7号掘立柱建物とにはほぼ同一方向を呈している。

出土遺物は土師器小皿・大皿である。

第4号土壙 (Fig. 10, PL. 9-2)

遺跡中央部の北側に位置するもので遺物はほとんどみられないが土壙とした。平面は長方形であるが北東隅と南西隅とが隅丸を呈している長さ2.30m、幅1.50m、深さは10cmから15cmと浅い。底面に1ピットがあるがこの土壙に伴なうか不明である。床面には比較的小さな川原石が約10個置かれている。

第5号土壙 (Fig. 11-16, PL. 10-11-1)

第4号土壙と第6号土壙のほぼ中間地点にあるもので、ほぼ正方形で大きさは辺約2.10mと約2.20mであり底面は1.60mの隅丸正方形であり、深さは50cmを測る。壁は垂直ではなく、やや傾斜をもち、床面が残存上端面よりかなり小さい。北側の壁中央部分には壁斜面のほぼ中間にピットがあり直径約15cm、深さ35cmを測る。ピットの最深部は土壙底面より高い。土壙床面や

I 通園遺跡の調査

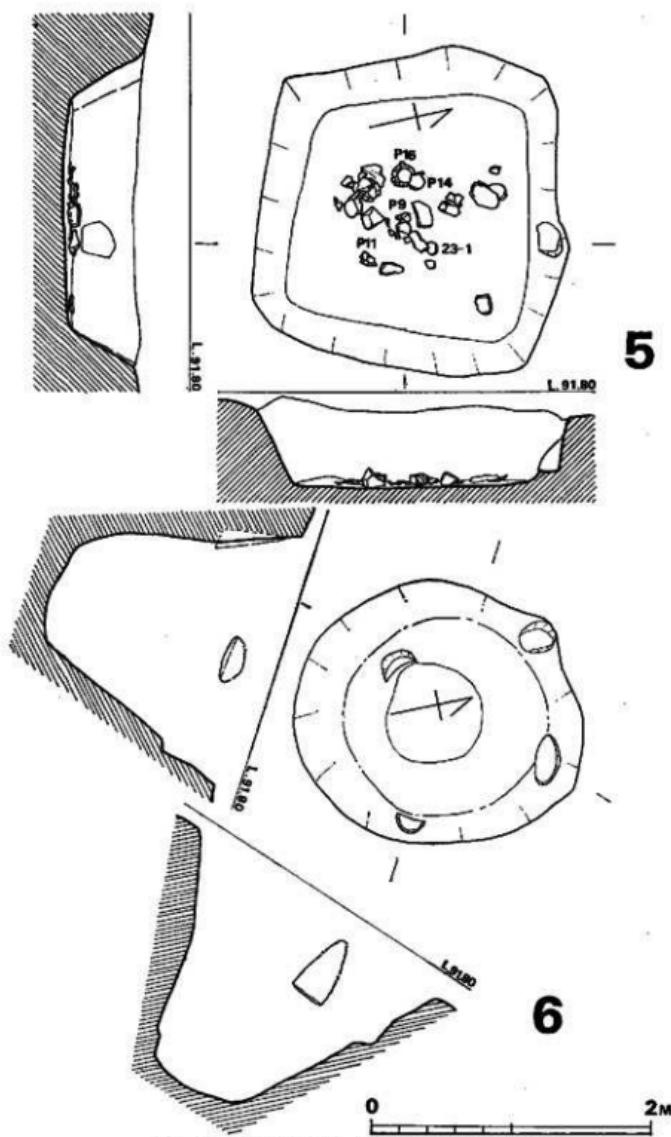


Fig. 11 通園遺跡第5号・第6号土壌実測図(縮尺1/40)

覆土中にはかなりの土師器や陶器が見出されている。底面上にはFig.11, PL.10のように土師器、陶器類が一括して発見され、又、大小の川原石も混っている。

第6号土壙 (Fig.11・17, PL.11-2・12・16)

第5号土壙の西側6mにあり径に対して深さのある土壙である。円形であり残存上端径約4.00m、底面径0.70m、深さ1.60mであり、底面は平坦でなく中央部分がくぼむ。第5号土壙と同じく壁の斜面中に柱穴がありほぼ正方形に4本存在する。いずれも斜面のために、土壙中心部の方はほとんど掘り込みの壁がなく、土壙壁面をほぼ垂直に切り落としていて、柱穴底面も正円形ではなく、半円形を呈している。径は約25cm、深さ約50cmを測る。柱穴底面の深さは土壙の深さの約3分の2上端位置にある。この4本の柱穴はこの土壙に腰屋をかけるための柱穴と想定される。

出土遺物は土師器、陶器類、須恵器土器、瓦器などが多く出土している。はそれPL.11-2やPL.12-1のように投込まれたような状態で検出されている。

土壙墓 (Fig.12-18, PL.13)

第1号掘立柱建物の東側にあり、これより東側の丘陵斜面地には遺構は認められないとより、この土壙墓は造園遺跡の最東端に位置するものである。土壙墓らしき形態をしたものも他にいくつか存在するが、この土壙より鉄刀や陶器類の出土があり副葬品として考えられるのでお墓とする。

長方形であり長さ1.90m、幅0.55m、深さは現状で10cmを測る。壁は垂直ではなく約45°の傾斜をしていて、底面は長さ1.83m、幅0.45mである。

副葬品の状態より北側が頭位であると思われる。副葬品には左腕附近に鉄刀があり、これは頭位に柄、足位に刃先が、人体の方に刀背が向いて副葬されている。土器類は、左側の頭位近くに白磁と土師器小皿がある。又、左側の残存壁上端にも土師器が見られることより、遺構の残存状態がよいと他にも副葬品が検出された可能性を示す。

以上のように造園遺跡より検出された遺構は掘立柱建物7棟、土壙6基、土壙墓1基である。この他数百個の大小ピット群が在り、さらにいくつかの礫群が見られる。これらは、大きく分けて第1号掘立柱建物や土壙墓の位置する南東部遺構群、第1号土壙と第2号土壙の位置する北東部遺構群、第4号掘立柱建物や第3号土壙の位置する南西部遺構群、第5号土壙や第6号土壙の位置する北西部遺構群の4つのグループに分けられるようである。さらに遺跡は北側へ続くと想定される。背後の山麓頂には「尾張城」が在り、その前方の低丘陵上に造園遺跡が存在することはこれらに有機的関連性が考慮される。

I 通園遺跡の調査

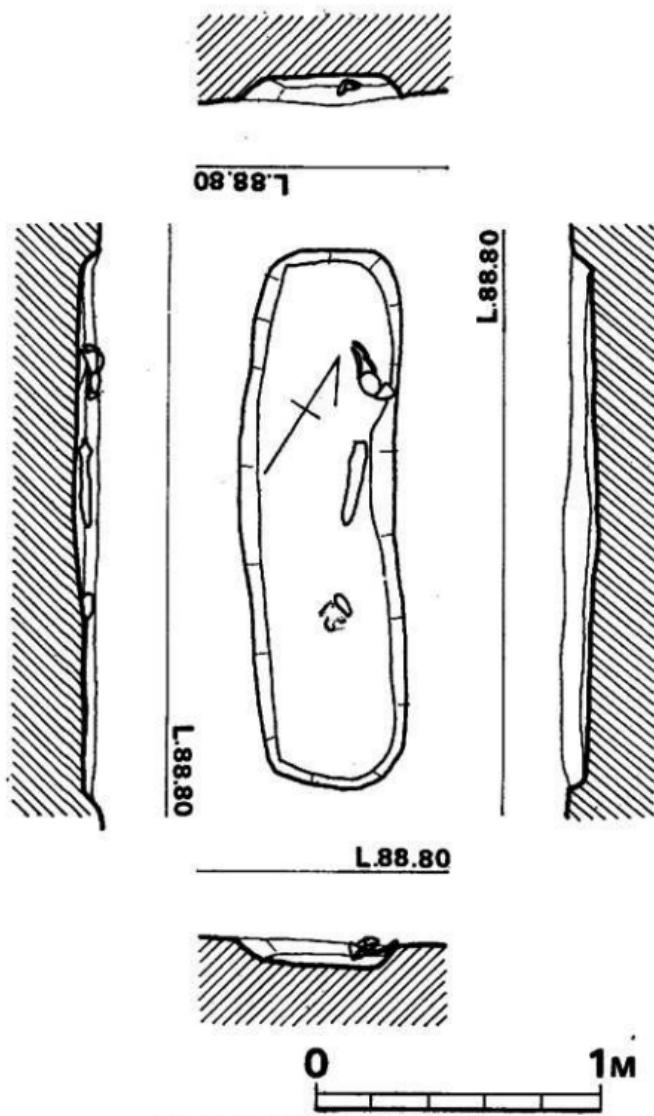


Fig. 12 通園遺跡土塁裏実測図 (縮尺1/20)

(2) 遺 物

遺構面よりと土壤・土壤基内から多量の遺物が出土している。そこで土壤と土壤基内出土の遺物は一括して取り上げその他遺構面出土のものは遺跡遺跡出土として一括する。遺物には土師器、須恵質土器、土鍋、片口、陶磁器、石製品、石鍋、金屬製品などがある。


第1号土壤出土土器 (Fig.13, PL.14)

小土壤の方から土師器小皿、壺、須恵質土器甕、片口が出土している。

土師器

小皿 (Fig.13-1~

2) 1は口径7.4cm底径5.4cm、器高1.2cmである。褐色を呈し、胎土は密であり焼成はやや悪い。器面には横ナデが施され磨きがみられる。底面には糸切り痕がついている。2は口縁部はないが皿と思われる。底径6.4cmである。うすい橙褐色を呈し、胎土は微密であり焼成は良である。器面には荒い斜めの不統一なナデが施され、底面は剥落しており不明である。

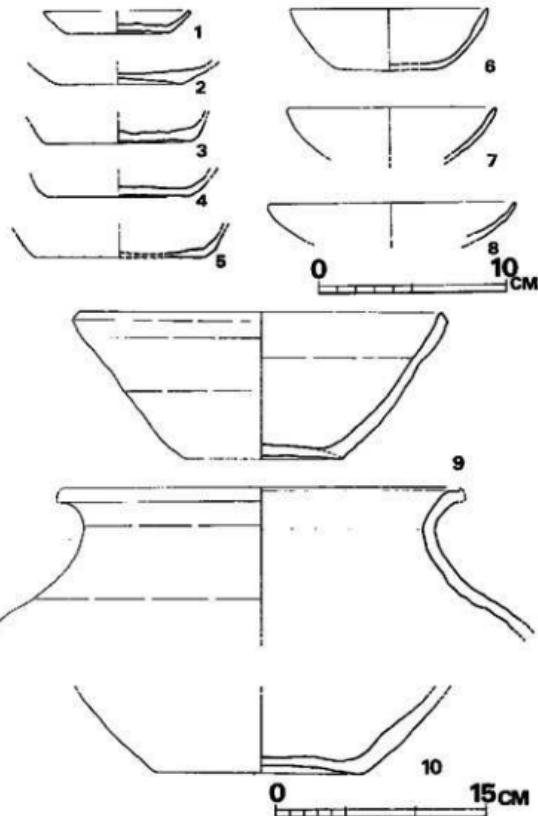

壺 (Fig.13-2~8)

3から5は口縁部を失う。3の底径7.8cmである。暗褐色を呈し、胎土は密であり焼成は良好である。器面は横ナ

Fig. 13 遺跡遺跡第1号土壤出土土器実測図 (縮尺 1~8 1/3, 9 10 1/4)

テで、磨きがみられる。底面には糸切り痕がついている。4の底径は7.4cmである。うす橙褐色を呈し、胎土は微密であり焼成は良好である。器面は部分的に横ナデがみられる。底面には糸切り痕がついている。5の底径は8.2cmである。暗橙茶褐色を呈し、胎土は密であり焼成は良好である。器面は剥落がひどく不明である。底面には糸切り痕がついている。6は口径10.4cm、底径5.6cm、器高3.3cmである。うす灰色を呈し、胎土は密であり焼成は悪い。器面は剥落がひどく不明である。底面には糸切り痕がついている。

塊 (Fig.13-7~8) 7は口径10.8cmである。白褐色を呈し、胎土は小砂粒を含みやや密であり焼成は悪い。器面は剥落がひどく不明である。8は口径13.0cmである。うす橙褐色を呈し、胎土は小砂粒を含むも密であり焼成は良い。器面は剥落がひどく不明である。

須恵質土器

甕 (Fig.13-10) 10の口縁部と底部は同一個体であり脣部を欠くため器高は不明である。口径約28.0cm、底径14.6cmである。明灰褐色を呈し、胎土は大・小砂粒を含んでいるがやや密であり胎土は不良である。器面は口縁部にナデが、脣部上手から底部近くにかけてタタキが施されている。底面はタタキ圧痕で、脣部にかけての底面外周端はヘラ切りである。

片口 Fig.13-9は片口と思われる。口径25.6cm、底径11.2cm、器高10.6cmである。白橙褐色、一部は赤橙褐色を呈し、胎土は大・小砂粒を含むも比較的引きしまり精製されていて焼成はやや悪い。外面は剥落がひどく詳細に観察できないがナデのようであり、内面の口縁部近くはハケ目が施され、その下位底面まで磨きがみられる。底面はヘラ切りである。

第2号土塙出土土器 (Fig.14, PL.14)

第2号土塙内覆土中より土師器小皿・壺、瓦器、土鍋が出土している。

土師器

小皿 (Fig.14-1~3) 1は特に器高の低いものである。口径8.5cm、底径8.2cm、器高0.7cmである。暗橙褐色を呈し、胎土は密であり焼成は良い。器面はナデやハケ目はみられなくつくりは非常に荒い。一見手づくね土器みたいである。2は口径8.3cm、底径6.4cm、器高1.3cmである。外面は橙褐色、内面は明褐色を呈し、胎土は密であり焼成は良い。器面はヘラ磨きが一部分にみられるが剥落しており明確ではない。底面には糸切り痕がついている。3は口径9.2cm、底面6.9cm、器高1.3cmである。明橙褐色を呈し、胎土は密であり焼成は良い。器面は剥落がひどく不明である。底面には糸切り痕と板目がついている。

壺 (Fig.14-4~6) 4は小さなもので、口径11.3cm、底径6.8cm、器高2.2cmである。橙褐色を呈し、胎土はやや密で焼成は良い。器面は剥落がひどく不明である。底面には糸切り痕がついている。5は口径15.0cm、底径11.3cm、器高2.9cmである。橙褐色を呈し、胎土は微密で

あり焼成は特に良い。器面は大部分剥落しているが、ナデの上に丁寧な磨きがみられる。底面はヘラ切り痕がついているようである。

瓦 器

塊 (Fig.14-10) 底部を欠くが、口径16.2cmである。外表面は口縁部近くは黒灰色、底部近くは黒色、内面は黒灰色を呈し、胎土はやや密であり焼成は良い。器面の外表面は底面から3分の2ほど研磨が施されている。

土 鍋

Fig.14-7~9で、7, 8は口縁部であるが、径は復元できない。9は口径36.0cmである。橙褐色を呈し、胎土は小砂粒を含むもやや密であり焼成は良い。器面は口縁端部は弱い横ナデで外面の鋸部は指圧調整がみられる。7, 8, 9ともに口縁端部が違っており9の内面は丸くぼむ。7, 8は口縁端部内面は直接的に口縁唇部にのびる。

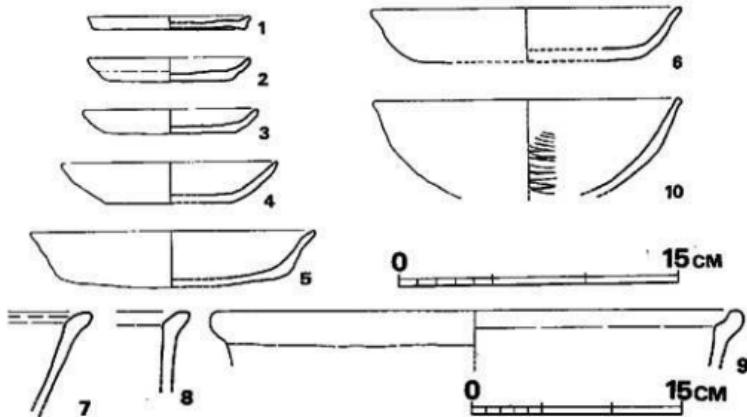


Fig. 14 遺跡遺跡第2号土壤山上土器実測図 (縮尺1~6・10 1/3, 7~9 1/4)

第3号土壤出土土器 (Fig.15, PL.14)

出土遺物は少なく土器器皿のみである。

皿 (Fig.15-1・2) 1は口縁部を欠き、底径は7.1cmである。白橙褐色を呈し、胎土は大砂粒を含み悪く焼成は良い。器面は剥落して不明である。底面は糸切り痕がついている。2は口径11.8cm、底径8.5cm、器高1.3cmである。橙褐色を呈し、胎土は密であり焼成は良い。器面は全く不明で、底面は糸切り痕がみえるようである。

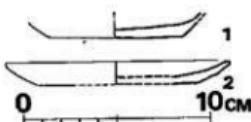


Fig. 15 遺跡遺跡第3号土壤出土土器実測図 (縮尺1/3)

第5号土墳出土土器 (Fig. 16, PL. 15)

礫土中や底面より約180片の土器出土をみると土師器・小皿・壺が圧倒的に多い。とくに底面よりは土師器、陶磁器がFig. 12, PL. 10のように一括して発見されている。土師器には小皿・壺・小甕、須恵質土器、瓦器、雜器がある。なお陶磁器については後章で一括して述べる。

土師器

小皿 (Fig. 16-1~6) 1は口径8.9cm、底径8.0cm、器高0.7cmである。橙褐色を呈し、胎土は密であり焼成は良い。器面は外面は剥落してみられなく、内面は横ナデがみられる。底面は糸切り痕がついている。底部の器肉が厚く、口縁部がうすく器高が底い。2は口径9.3cm底径7.4cm、器高1.0cmである。橙褐色を呈し、胎土は微密であり焼成は特に良い。器面は研磨されている。底面は板目がみられる。3は口径8.9cm、底径7.4cm、器高1.1cmである。暗橙褐色を呈し、胎土は微密であり焼成は特に良い。器面は剥落して不明なところが多いが部分的に研磨されているところがみられる。底面は糸切り痕がついているようである。2, 3ともに底部が厚くて口縁部がうすい。4は口径9.1cm、底径7.2cm、器高1.4cmである。橙褐色を呈し、胎土は微密であり焼成は良い。器面は横ナデが施され研磨されている。底面は板目がついている。5は口径9.7cm、底径7.2cm、器高1.1cmである。暗橙褐色を呈し、胎土は密であり焼成は特に良い。

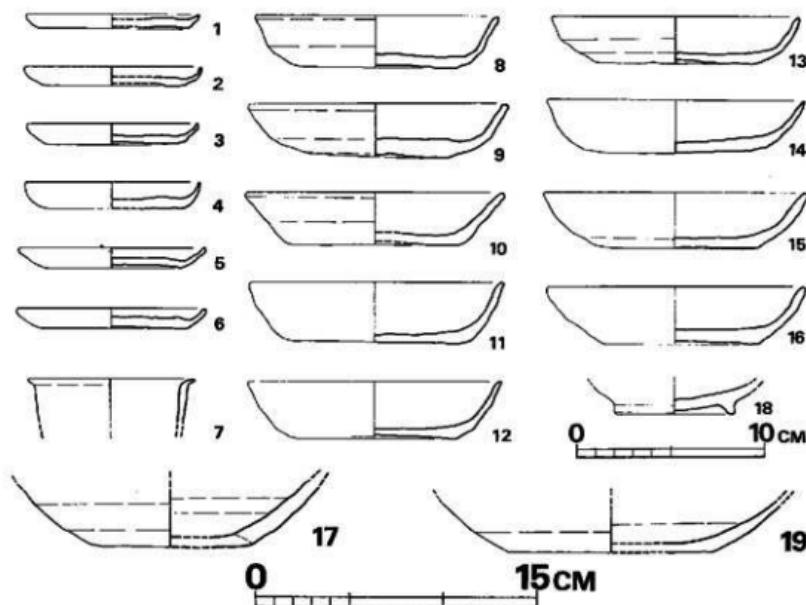


Fig. 16 遺跡第5号土墳出土土器実測図 (縮尺1/3)

器面は剥落して全く不明でみられない。底面も不明である。底部は上げ底である。8は口径9.8cm、底径7.8cm、器高1.1cmである。明橙褐色を呈し、胎土は微密であり焼成は良い。器面は横ナデがみられる。底面は糸切り痕がついている。

坏 (Fig.16-8~16) 8は口径12.3cm、底径8.3cm、器高2.8cmである。暗橙褐色を呈し、胎土は大・小砂粒を含んでおりやや粗であり焼成は良い。器面は丁寧な磨きがみられる。底面は糸切り痕がついている。9は口径13.8cm、底径7.6cm、器高2.9cmである。明るい白橙褐色を呈し、胎土は微密であり焼成は特に良い。器面は横ナデが施され磨きがみられる。底面は糸切り痕がついている。特に底部の器内が厚い。10は口径13.6cm、底径9.1cm、器高2.8cmである。橙褐色を呈し、胎土は微密であり焼成は特に良い。器面は横ナデがみられる。底面は糸切り痕がついている。11は口径13.5cm、底径9.6cm、器高3.2cmである。橙褐色を呈し、胎土は小砂粒を含みやや粗であり焼成は良い。器面は横ナデがみられる。底面は不明である。12は口径13.4cm、底径8.8cm、器高3.1cmである。暗橙褐色を呈し、胎土はやや密であり焼成は良い。器面は剥落していて不明である。底面は糸切り痕がついているようである。13は口径13.1cm、底径8.4cm、器高2.5cmである。暗橙褐色を呈し、胎土は密であり焼成は良い。器面は一部分に磨きがみられる。底面は糸切り痕がついている。14は口径13.6cm、底径8.0cm、器高3.0cmである。明橙褐色を呈し、胎土は大砂粒を含んでおり粗であり焼成は悪い。器面は横ナデがみられる。底面は糸切り痕がついている。15は口径14.0cm、底径8.2cm、器高3.0cmである。明るい橙褐色を呈し、胎土は密であり焼成は良い。器面は横ナデが施され、磨きがみられる。底面は糸切り痕がついている。口縁部の器肉が厚い。16は口径13.7cm、底径8.0cm、器高3.1cmである。橙褐色を呈し、胎土は密であり焼成は良い。器面は横ナデが施され磨きがみられる。底面は糸切り痕がついている。

小壺 (Fig.16-7) 底部を欠くが小さな壺とした。口径8.5cmで、口縁部は大きく外へ屈曲し、口唇部は細く尖る。橙褐色を呈し、胎土は密であり焼成は良好である。器面は剥落して不明な点が多いが外面にナデがみられる。この種の土器は通關遺跡出土土器中でも珍らしいものである。なお、Fig.19-2の右の足片も出土している。赤褐色を呈し粗い。

須恵質土器

Fig.16-17であり壺の底部か又は片口のようなものであるかも知れない。底径8.5cmである。明灰色を呈し、胎土は小・大砂粒を含みやや粗い。器面はかすかに乱雑なナデがみられる。底面は糸切り痕がついている。

瓦 器

Fig.16-18で口縁を欠く。底径は6.2cmで高台は0.5cmである。茶灰色を呈し、胎土は密であり焼成は良い。内面は研磨されており外側は剥落で不明である。

雜 器

Fig.16-19で底部の破片である。底径10.4cmである。外面は暗黄褐色で底部は黒茶褐色、内面は明るい黒茶褐色を呈し、胎土は密であり焼成は良い。器面はヘラによる調整である。底面もヘラ調整である。

その他陶器の小破片が1片あるが極めて小さいため詳細は不明である。

第6号土墳出土土器 (Fig.17, PL.16-23-24)

土壤中ではこの第6号土墳出土土器が一番多く約200片を数える。土師器の小皿、壺がほとんどであるがPL.11-2や12-1のように陶磁器類と一括して出土している。土師器小皿・壺・甕、瓦器、陶磁器が出土している。陶磁器については後述の陶磁器類をみられたい。

土師器

小皿 (Fig.17-1~9) 1の小形と2~8の中形、9の大形品がある。1は口径7.1cm、底径6.0cm、器高1.1cmである。橙褐色を呈し、胎土は微密であり焼成は特に良い。器面は横ナデがみられる。底面は糸切り痕がつけられている。2は口径8.3cm、底径7.5cm、器高1.0cmである。明るい橙褐色を呈し、胎土は密であり焼成は良い。器面は横ナデがみられる。底面は糸切り痕がつけられている。3は口径8.5cm、底径6.8cm、器高0.8cmである。橙褐色を呈し、胎土は微密であり焼成は特に良い。器面は剥落しているが横ナデのようである。底面は糸切り痕がつけられているようである。4は口径8.7cm、底径6.7cm、器高1.2cmである。橙褐色を呈し、胎土は密であり焼成は良い。器面はナデが施され磨きがみられる。底面は糸切り痕がつけられている。5は口径9.0cm、底径7.1cm、器高1.2cmである。橙褐色を呈し、胎土は密であり焼成は良い。器面はほとんど剥落していて不明である。底面は糸切り痕がつけられている。底部の器肉が厚い。6は口径8.6cm、底径6.4cm、器高1.2cmである。褐色を呈し、胎土は密であり焼成は良い。器面は横ナデが施され磨きがみられる。底面は糸切り痕がつけられている。7は口径8.8cm、底径7.8cm、器高1.0cmである。明るい橙褐色を呈し、胎土は密であり焼成はやや良い。器面は剥落していて不明である。底面は糸切り痕がつけられている。8は口径9.5cm、底径7.6cm、器高1.2cmである。橙褐色を呈し、胎土は密であり焼成は良い。器面は剥落していて不明である。底面は糸切り痕がつけられている。底部の器肉が厚く、中心部が上底。9は口径10.8cm、底径9.8cm、器高0.9cmである。橙褐色を呈し、胎土は微密であり焼成は特に良い。器面はひどく剥落して不明である。底面は糸切り痕がつけられている。

壺 (Fig.17-10~17) 10は口径11.0cm、底径6.1cm、器高2.7cmである。橙褐色を呈し胎土は密であり焼成は良い。器面は横ナデがみえる。底面は糸切り痕がつけられている。11は口径13.8cm、底径8.0cm、器高3.0cmである。橙褐色を呈し、胎土はやや密であり焼成はやや悪い。器面、底面ともに剥落がひどくみえない。12は口径13.7cm、底径8.9cm、器高2.7cmであ

る。橙褐色を呈し、胎土は微密であり焼成は良い。器面には横ナデがみられる。底面は糸切り痕がついている。13は口径14.1cm、底径は9.1cm、器高は3.3cmである。明るい橙褐色を呈し、胎土は密であり焼成は良い。器面は横ナデを施し磨きがみられる。底面は糸切り痕がつけられている。14は口径14.7cm、底径6.6cm、器高3.5cmである。明るい橙褐色を呈し、胎土は密であり焼成は良い。器面は横ナデがみえる。底面は糸切り痕がつけられている。この坏は口径、器高の大きさに対して底径が小さい。15は口径13.8cm、底径9.7cm、器高3.0cmである。暗褐色を呈し、胎土は密であり焼成はやや悪い。器面、底面ともに剥落で不明である。16は口径13.4cm、底径8.8cm、器高3.0cmである。橙褐色を呈し、胎土は密であり焼成は特に良い。器面は横ナデが施され指状のものでさらにナデしている。剥落で部分的に黒色の斑点がみられる。底面は

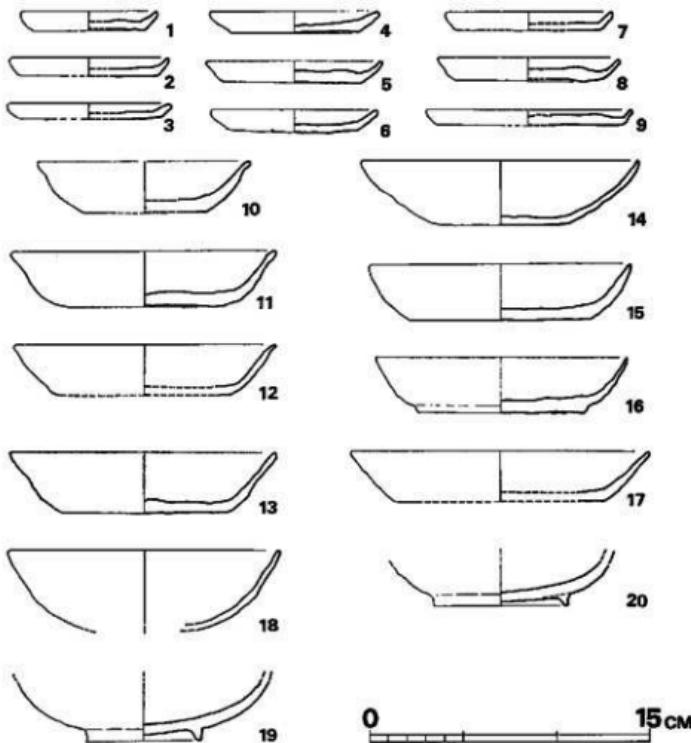


Fig. 17 連闕遺跡第6号土墳出土土器実測図（縮尺1/3）

I 連闕遺跡の調査

指状のナデである。17は口径15.8cm、底径11.0cm、器高2.7cmである。明るい橙褐色を呈し、胎土は密であり焼成は良い。器面は横ナデがみられる。底面は糸切り痕がつけられている。この他土師器の裏の底部と思われるものが2片あるが、図示できないためここでは省く。

瓦 器

Fig.17-18～20で、18は底部を欠き、19・20は口縁部が失なわれている。18は口径14.3cm、器高約4.7cmである。外面は白灰色、内面は白色を呈し、胎土は密であり焼成は悪い方である。器面は凸凹がはげしく研磨はあまりみられない。19は高台付きであり径6.2cmである。灰色を呈し、胎土は密であり焼成は良い。器面は剥落がひどく、かすかに研磨がみられる。内面の体部に凹線が一条周る。20は高台径7.1cmである。外面は暗灰色、内面は白灰色を呈し、胎土は密であり焼成は良い。器面は剥落していて不明である。外面体部下半を高台をつけるために平らに成形して高台を付けている。

土墳墓出土遺物 (Fig.18, PL13-2)

土墳墓の副葬品として上師品の小皿。陶磁器の白磁・合子。鉄刀がある。合子については48頁によられたい。

土師器小皿 Fig.18-1で口径7.8cm、底径5.5cm、器高1.0cmである。橙褐色を呈し、胎土は微密であり焼成は良い。器面は丁寧に研磨されている。底面はヘラ切り痕がみられる。

鉄 刀 Fig.18-2であり柄の一部を欠き、副葬されていた時は完形品の状態であったものである。鋒がひどく形状が判別しがたいが、刀身の長さ26.3cm、幅は断面三角形で中央部で3.3cm、関部で幅4cmである。

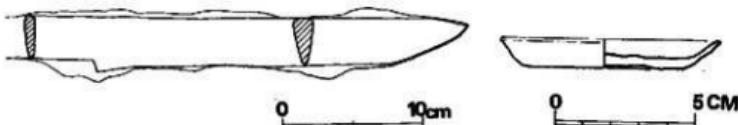


Fig. 18 連闕遺跡土墳墓出土遺物実測図 (縮尺左1/4・右1/2)

遺構面の出土遺物

土墳や土墳墓内出土以外の遺物が大量に発見された。これらは各掘立柱建物内や周辺より出土したものや、各ピット内やその周辺より出土したものもある。表土層下より出土したものもあり、ここではそれらを遺構面上として一括する。なお遺構は前述のように大きく四つのグループに分けられるので遺物もそれに合わせる。

遺物には土師器、須恵質土器、片口、褐釉陶器、陶磁器、雑器、陶器、石製品、鉄製品などがある。

南東部造構群面出土の土器 (Fig.19, PL.17)

第1号・第2号・第3号掘立柱建物、土壤基の検出された区域である。

土師器

小皿 Fig. 19-5 で口径8.2cm、底径6.8cm、器高1.4cmである。橙褐色を呈し、胎土は密であり焼成は特に良い。器面は横ナデがみられる。底面は糸切り痕がつけられている。底部中心部は上底となる。

壺 図示しないが各土壤出土のようなもので、底部に糸切り痕がつけられているものである。

北東部造構群面出土の土器 (Fig.19・20, PL.17・18)

第1号・第2号土壤の検出された区域である。

土師器

小皿 Fig. 19-1 は口径7.8cm、底径6.3cm、器高1.0cmである。橙褐色を呈し、胎土は密であり焼成は良い。器面は磨きがみられる。底面は剥落がひどく不明である。2 は口径8.5cm、底径7.4cm、器高1.0cmである。橙褐色を呈し、胎土は密であり焼成は良い。器面は磨きがみられる。底面は不明である。

壺 Fig. 19-7 は口径10.8cm、底径8.3cm、器高2.0cmである。暗橙褐色を呈し、胎土は密であり焼成は良い。器面は横ナデが施され磨きがみられる。底面はヘラ切り痕のようである。体部、底部ともに十分なる成形がなされておらず凹凸がはげしく難なつくりである。9 は口径13.3cm、底径10.5cm、器高1.8cmである。橙褐色を呈し、胎土は密であり焼成は良い。器面は横ナデがみられ、底面はヘラ切り痕がつけられている。

小碗 Fig. 19-18 で完形品ではないが、小さなコップ状のものである。口径7.0cm、底径6.2cm、器高2.5cmである。黒茶褐色を呈し、胎土は微密であり焼成は特に良い。器面は横ナデが施され、丁寧に研磨されている。底面は剥落により不明である。

足片 PL.19-2 の左の足片で白橙褐色を呈し指でナデて調整している。

瓦器

壺 Fig. 19-22 で底部片である。外面は明灰色、内面は黒灰色を呈し、胎土は密であり焼成はやや悪い。器面は剥落がひどく不明である。高台の張り付けは底部中央まで引いている。

土鍋

Fig. 20-26 の鍋がつくものと Fig. 20-27 のつかないものとがある。28 は底部を灰くが口径22.5cmである。体部上半は黒灰色、下半は赤褐色を呈し、胎土は密であり焼成は良い。器面は

熱を帯びているため剥落がひどい。口縁部下位の外面に長さ1.0cmの鈎がつき、体部より直角に水平に付いている。27は底部を欠くが丸底のものである。口径40cmである。外面は黒茶褐色、内面茶褐色を呈し、胎土は大砂粒を多量に含み粗であり焼成は良い。器面の内面は剥落がひどく不明であり外面の口縁部はナデで体部は指圧痕がみられ難な仕上げである。

壺鉢

Fig. 19-17 で壺鉢の底部である。黒灰色を呈し、胎土は大・小砂粒を含むも密であり焼成は良い。内面に6本1組の沈線がはりその間には斜めの細い沈線が左右についている。外面はたて方向のハケ目が部分的につく。

北西部遺構群面出土の土器 (Fig. 19)

第4号から第7号掘立柱建物や第3号土塙の検出された区域である。

土師器

壺 Fig. 19-8 は口縁部を欠き底径8.7cmである。黄褐色を呈し、胎土は密であり焼成は良い。器面は横ナデが施され磨きがみられる。底面は糸切り痕がついているようである。10は口径14.0cm、底径8.6cm、器高3.3cmである。明褐色を呈し、胎土は密であり焼成は良い。器面は横ナデが施され磨きがみられる。底面はヘラ切り痕がついている。11は口径14.9cm、底径10.1cm、器高3.0cmである。橙褐色を呈し、胎土は大砂粒を含んで荒く粗で焼成は特に良い。器面、底面とも剥落がひどく不明である。12は口径13.4cm、底径8.3cm、器高3.0cmである。橙褐色を呈し、胎土は密であり焼成は良い。器面には横ナデが施し磨きがみられる。底面は糸切り痕がつけられている。13は口径15.6cm、底径9.2cm、器高3.4cmである。橙褐色を呈し、胎土は密であり焼成は特に良い。器面は横ナデが施され磨きがみられる。底面は剥落がひどく不明である。

瓦器

Fig. 19-19 の塊は口径16.5cm、底径6.8cm、器高6.0cmである。灰色を呈し、胎土は密であり焼成はやや悪い。器面は体部上半はナデ、下半はヘラ切りでその上に研磨が見える。底面はナデの上に圧痕がつけられている。高台は体部下手に引き上げて付けられている。又、一部分が何か棒状の上に置かれたか、あるいは上から圧したものか凹みがある。24は底部を欠くが口径14.8cmである。口縁部附近は黒色、体部は灰色を呈し、胎土は密であり焼成は良い。器面はナデとヘラ切りで研磨のあとはあまりみられない。

須恵質土器

Fig. 20-29 で底部を欠くが、片口であるかもしれない。口径26.1cmである。外面の上半は青灰色、下半は灰色で内面は黒褐色を呈し、胎土は小・大砂粒を含んでおりやや粗く焼成は良い。

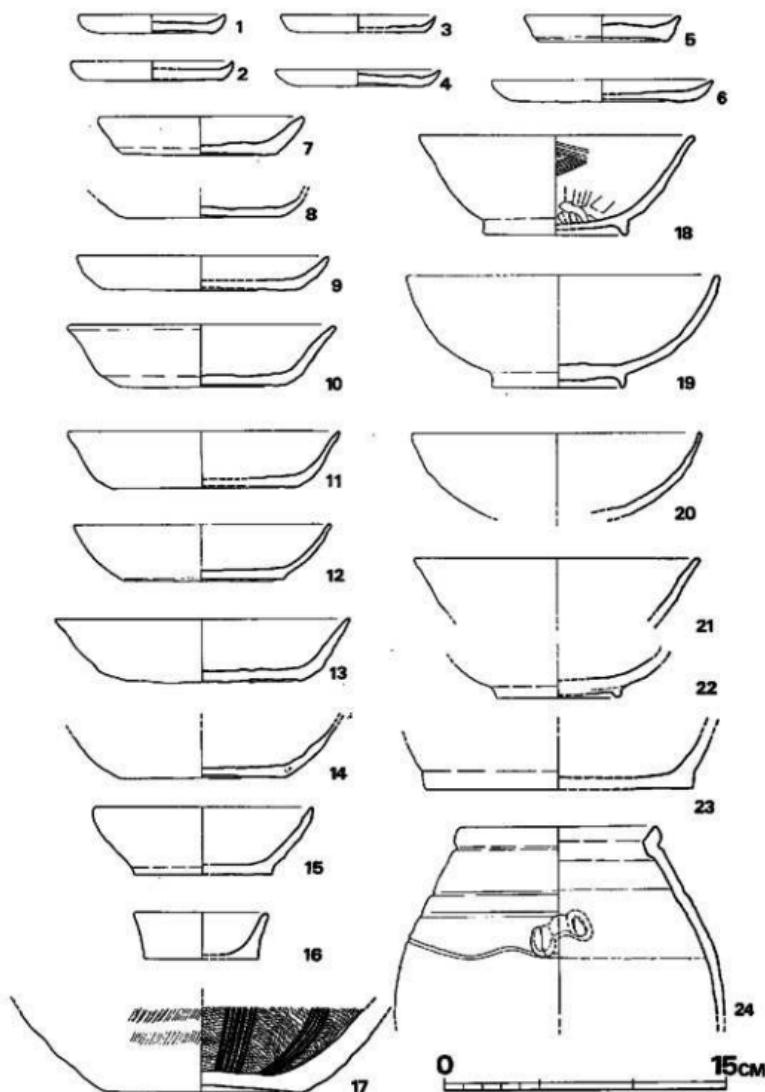


Fig. 19 通圓遺跡出土器実測図 その1 (縮尺1/3)

器面はハケ目は横方向にみられ、内面は部分的に斜めのこまかいハケ目がみられる。

北西部遺構面出土の土器 (Fig.19・20)

第4号から第6号土壤の検出された区域である。この区域内には他に長楕円形の溝みたいな土壤のような遺構が2から3みられる。これらの遺構の中には明らかに多量の火を受けたらし

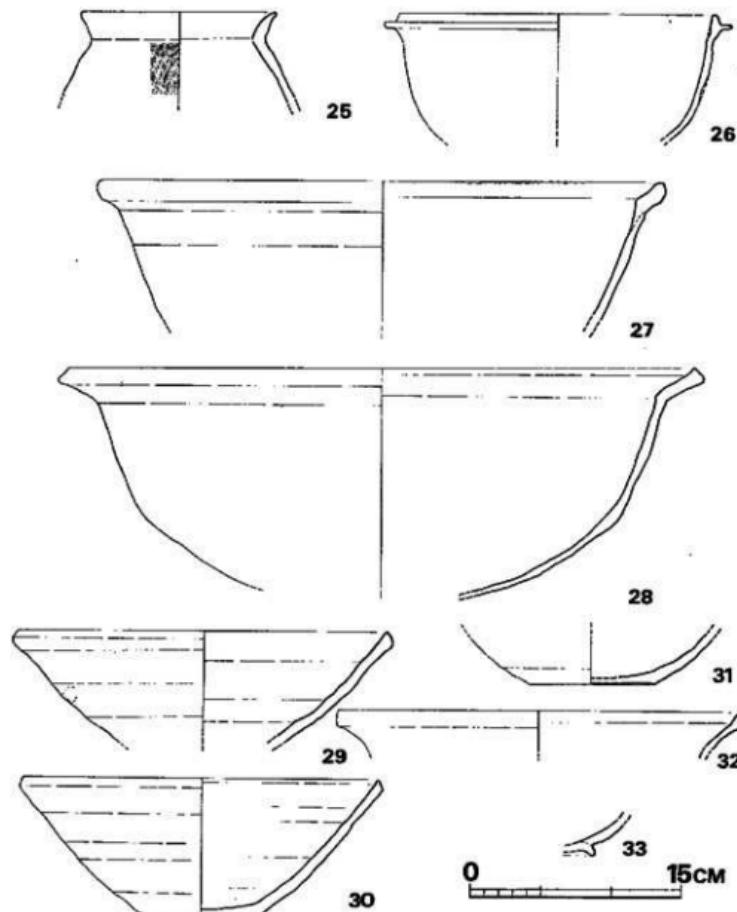


Fig. 20 速園遺跡出土土器実測図 その2 (縮尺1/4)

く床面・壁が固く焼けているものがあるが、出土遺物はない。

土器

小皿 Fig. 19-3 は口径8.0cm、底径7.1cm、器高0.9cmである。橙褐色を呈し、胎土は密であり焼成は良い。器面は剥落がひどく不明である。底面は糸切り痕がついている。4は口径8.7cm、底径6.9cm、器高0.9cmである。明るい橙褐色を呈し、胎土は密であり焼成はやや良い。器面は剥落で不明であり、底面は糸切り痕がついているようである。8は口径11.7cm、底径8.3cm、器高1.2cmである。橙褐色を呈し、胎土は密であり焼成は良い。器面は剥落して不明であり、底面は糸切り痕がついているようである。

壺 Fig. 19-14 は口縁部を欠くが底径8.7cmである。橙褐色を呈し、胎土は微密であり焼成は良い。器面は横ナデがみえる。底面は糸切り痕がついている。

小碗 Fig. 19-15 で16と似ており小碗とした。口径11.5cm、底径7.3cm、器高3.6cmである。明るい橙褐色を呈し、胎土は密であり焼成は良い。器面は剥落がひどく不明で、底面は糸切り痕がつけられているようである。

甕 Fig. 20-26 で底部を欠き口縁部径13.6cmである。橙褐色を呈し、胎土は密であり焼成は良い。器面の外面は縱方向のハケ目、内面は指頭腹状のもので強く深く押し、器面に凹凸面を残す。

瓦器 Fig. 19-18 は非常に硬く、色調も黒青灰色を呈し、一見瓦器質でないようである。口径14.6cm、底径7.6cm、器高5.3cmである。黒青灰色を呈し、胎土は密であり焼成は特に良い。器面の外面はナデと下半はヘラ削りで内面は上半はハケ目、下半はナデとヘラ削りである。20は底部を欠くが口径15.3cmである。外面は白灰色で内面は暗灰色を呈し、胎土は密であり焼成は良い。器面の上半はナデで細かく丁寧なる調整で、下半はヘラ強し。

須恵質土器

Fig. 20-31 は底部片であり底径8.8cmである。白灰色を呈し、胎土は大・小砂粒を含むむし密であり焼成は良い。器面の外面には細かい浅いハケ目がみられる。底面には糸切り痕がつけられている。32は甕の口縁部と思われるが口径28.7cmである。灰色を呈し、胎土は小砂粒を含むむし密であり焼成は良い。器面の外面はナデ、内面は細かいハケ目がみられる。口縁端部は三角状に立ちあがる。

土鏡

Fig. 20-28 で底部を一部欠くが、ほぼ図で復元できるもので口径44.2cm、器高17.0cmである。外面の下半はススが付着しており黒色で、上半は黒赤褐色、内面は茶褐色であり、胎土は密であり焼成は特に良い。器面の外面上半は格子目のタタキで口縁部はナデで、内面は未調整である。口縁部は大きく外反しており端部は直に立ちあがる。

なお、Fig. 21は出土土器の底部撮影である。

(上野)

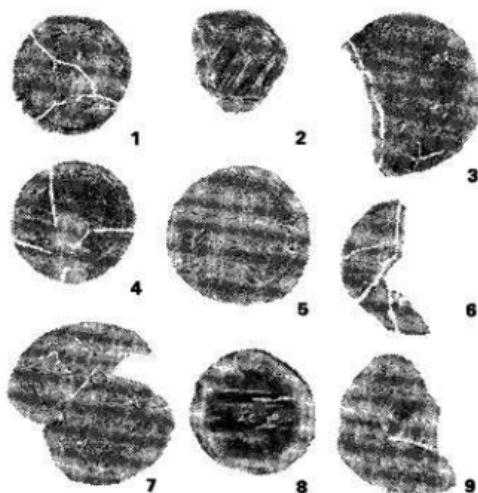


Fig.21 遺跡出土器底部拓影図 (縮尺36)

1 Fig.13-1 2 Fig.14-3 3 Fig.16-8 4 Fig.17-4 5 Fig. 17-15 6 Fig.17-6 7 Fig.17-16
8 Fig.19-19 9 その他

青・白磁類

この遺跡から出土した輸入陶磁は総破片数およそ400片で、青磁、白磁および施釉陶器が含まれている。この点数は、北部九州のこの種の遺跡の出土量としては決して多くもなく、少くもない、いわば平均的な量である。また種類と組みあわせにおいても、他の同種遺跡とよく類似した状況と考えられる。この遺跡の場合、造物が層位的に出土したのではなく、遺構面に散乱していた。それを一括して取り上げた状態なので、この遺構が存続した一定の、幅の広い時期の遺物が混在しているといえよう。しかし検出された土壇6個所とくに第6号土壇においては輸入陶磁が比較的多く、まとまりのある状態で発見された。

はじめに全体を概観するならば、青磁が多く白磁の総破片数の約3倍に近い。第6号土壇についてみると総破片数41片のうち白磁は11片で、青磁との割合は約4:1となる。諸々の偶然的因素を考慮すればその数字については問題があるにしても、青磁の輸入量が、白磁をはるかに凌駕していたといえる。また器種では碗型品が皿等の他の器種に対して比較にならない程度多い。

以下遺構面から出土した輸入陶磁について分類を行ない、そのすべてについて個別に述べ、さらに土壇出土器について組みあわせを考えてみたい。

青磁 (Fig. 22~24, PL. 20~30)

〔碗A群〕 いわゆる龍泉窯系の一群で、ここには鏽蓮弁・無鏽蓮弁を体外面に型押しするタイプと、箆でこれをつくるタイプ、さらに無文のものを含めておく。註1

蓮弁の型造りの碗は小片が多く、またこのグループの他のタイプに比較して量が少ないことを注意したい。蓮弁型造り1に対し、他は5の割合であり。色調において空色に発色したものは少なく、くすんだ緑色ないし緑黄色が多い。一般的には蓮弁型造りのタイプが多いが、この遺跡の場合は少ない。PL. 24-33~35は淡い青緑色を呈し、蓮弁の形も崩れ、38のように弁の盛りあがりは小さい。40はうすい空色を呈しているが、釉薬に厚薄がみられ、でき上がりが悪い。39は、これらの底部であるが、これに限らず本遺跡出土の青磁碗では外底部に施釉されたものはみられない。

無文のものでは、1は高台の底部での削り込みは非常に浅く、高台の厚みも大きい。体部外面に箆削りの跡がみられる。見込みの曲線は鋭く刻まれ、見込み内に2.6cmの方形枠に囲まれた「金玉滿堂」の刻印がみられる。外面は無文である。胎土は灰白色、精良、釉はオリーブ色がかかった灰色で光沢をもち、縦方向の貫入が少しみられる。高台外面まで釉がかかること、外底は露胎のままである。4は、底部の成形は1と大きく変わることはないが、胎土は灰色で精良、露胎部で、赤褐色になる。釉はオリーブ・グリーンで細かい貫入がみられ、粘性があるのか箆削りの稜間に釉が盛りあがって丸みをつくっている。

この一群で蓮弁を粗く箆でつくるものとしては、2, 3, がある。すなわち、2はやや外開きで付根にえぐりのある高台をもち、底はふあつい。施文は残片からは内面では認めることはできないが外面で体部に蓮弁がみられる。ここでは箆は左右両方向に用いられ、箆のある蓮弁であった可能性がある。胎土は精良で灰白色を呈し、露胎の部分では紫がかかった灰色になっている。釉はうすい青緑色で美しい。末端で、所どころ鉛色になっている。細かい貫入がみられる。3は底部の作りは前者と異なり單純簡潔である。内面見込みの回りに浅い沈線がある。体部外面に蓮弁文の描かれている可能性があるが、箆削りというよりは線刻に近い。胎土は黄味がかかった灰白色で精良、露胎の部分は赤味がかる。釉は乳黄色、極めて薄くかかるが、貫入がある。釉色は部分的に薄くみられる。また、43~46も2・3と類似し暗黄緑の発色で、いかにも粗製品の感じがするが、46はそのうちでは明度が高く胎土も灰白色である。

これらA群として一括した青磁碗は龍泉窯のスタイルを踏襲しているが、生産窯は江南の浙江あるいは福建・広東地方と広く考えておきたい。「金玉滿堂」と同じ手で、見込みに草花文などを刻印するものが知られているが、この遺跡からは発見されず、「金玉滿堂」は他に2片ほど出土している。また皿型品の破片も数点出土している。わが国の出土品としてはA群が最も多い。

〔碗B群〕 同安窯系青磁で、碗と皿がある。

碗の内・外面、皿の内底部に櫛を用いて施文をする特徴的なものである。4個体について実測を行なった。5、6、7、30、5と30は体部から口縁部へのもっていき方、また僅かに外反する丸みのある口唇部、外部口縁の下から間隔をあけながら描かれる縱方向の櫛描文、又内面の箆および櫛による施文、口縁下に描かれた沈線など同一である。胎土は灰白色でやや粗く、釉は青みをおびた薄い灰緑色。ガラス質で透明感がある。しかし、30では細かい貫入がみられるのに5ではそれはない。体部下半は露胎である。上記の二つに対して6は異なった感じを与える。胎土は灰白で精良、露胎の下には少々赤渋がみられる。釉も軟質ガラスの感じで色は黄味を帯びた暗緑色で貫入がある。内面は無文、体外面は縱の櫛描文で飾られるが、各単位の間隔は広くなく、高台近くでは互いに重なり合い、重なり部は箆様のもので文様を消して新しい文様のために地を作りながら描かれ、交叉はしない。釉がけは高台直上までなされている。7は口径10.7を計る小皿である。外側では軽いあげ底の底部から体部が一気に直線をなして開き、梗をなして立ちあがる口縁部がそれに続く。しかし内側では口縁部は直接平らな内底面に続いている。施文は内底面に箆描きの草文と細い櫛による雷光文が施されている。胎土は灰白色で精良であり、釉は黄味がかった薄緑色で透明感・光沢に秀っている。底部は糸切りで削り調整している。

このB群について、最近、これを同安窯の製品であるとする中國側の報告がある。わが国では全体として出土量の多いものであるが、かなり青磁を出土する遺跡で極端に少ない場合もある。完形品の出土は少なく、福岡市西区南金武発見品を参考として例示したい。釉薬がガラス質となること、体下半、あるいは中位以下は露胎の場合が多いことが指摘できる。しかし、5のように櫛と箆を併用するものがあり、さらに6では内面の櫛が細かく、外面は箆で施文するものがあり、これらを一括してしまうことはできないであろう。註2

【碗C群】 櫛と箆によって蓮華文を施すグループ。これには主として櫛によって連続する蓮華唐草文を内面全体に施文するタイプ8・9・10・32と箆を主施文具とするタイプ11・12に分けられる。前者は文様の一部を含む破片2個体分と、器形全体をうかがわせるにたる2個がある。口縁部のつくり、文様から同一の形態とみなされるので、器形は32についての説明で代表させたい。

高台は高さ1cm弱、外底部の削りも深く、底部は器肉1cmぐらいで比較的薄い。高台もやや細目で、疊付は両方から面取りがしてある。外体部は少し横に張ったあと内湾しながら引き上げ、口縁部で軽く外反して止まる。口唇部は丸い。外体部には範跡が認められるが、内体部は口縁下の沈線と見込みを劃する沈線の間に、箆を櫛を用いて草花文が描かれる。蓮華様のモチーフを3回繰返した蓮文様である。見込みには同じ施文具を用いた蝶が描かれている。胎土は9・32は白色、10は灰色でともに精良。釉は暗みのある淡緑色で透明感がある。9には縦の貫入、10には網目のような貫入が入り、32には貫入はみられない。10では釉はさえずオリーブが

かった灰色を呈しており、焼成などの条件によると考えられる。8は、やや外開きの、付根にえぐりのある高台が特徴的である。底部は他の青磁碗にくらべて薄い。内体部に4木単位の櫛で描いた唐草文が施され、外体部には箋で浅く片彫りした蓮弁がつくられる。箋の方向は左右両向きがみられる。釉は殆んど剥落しているがやや厚く、貫入のある灰緑色であり、胎土は灰色、露胎部で赤褐色を呈し精良である。11は高台、底部の造りは厚い。胎土は灰色で精良、釉は1mm近く厚くかかっている。軟質ガラスのような質感、光沢があり、色は青味がかった灰緑色。横して横向きに強い貫入が入っている。見込みに箋削りの施文があるがモチーフは不明。見込みの囲りは浅く削りこまれ、釉剥りがみられるが、この釉剥りから箋で描いた曲線が上に伸びているのが見られる。12は底部は厚く、体部外面に箋削りの跡がみられる。胎土は灰白色で、釉は緑で軟質ガラス質である。施文は見込みに箋描きの草文、体部内面には箋と櫛を用いた装飾がのぞきみられる。Dのグループに属する可能性がある。

このC群は櫛を用いて施文する点ではB群と同一の手法であるが、釉薬とモチーフは全く異なり、B群は雷光文を主体とするのに対してC群では草花文を描く。施文方法は丁寧でいかにも手馴れた製品である。釉薬はやや濃い暗緑色で、形態は器肉の厚いこともあって鉛重である。箋を主施文具とするタイプも一部に櫛を併用し、その他の要素を比較するとC群として一括しておきたい。88は出土量の比較的少ないもので佐賀県神崎郡三田川町目達原植荷塚古墳出土品や、岐阜県稻葉郡鶴来村出土品に類似のものがある。註3

【碗D群】 内面を二本の平行曲線によって五枚の花弁のように区画し、各区に草花文を箋によって施文するタイプである。13・14・15・16。口径16cm、高さは6~7cm、5mm以下で、底部は1.5cm近くの厚みとなり6cm強の底径と相まって安定感を強めている。縁付は面取りがしてあり高台の付根は丸みをおびて体部に続く。体部はやや横に張ったのち一気に引きあげられ、口縁下で心持ち外反するが、再び立ち上がり氣味に終わる。口縁部でやや厚みがつき、口唇部は丸い。内面はなめらかな曲線をもって上がる。口縁から1cmほど下で3mm間隔の沈澱線がめぐらされる。この線を区切る形で2本の平行曲線が上から下に描かれ、あたかも5枚の花弁を表わすようである。この5枚の花弁の中に各々曲線で描かれた同一モチーフがおかれるが、草花を表わすように見える。ただし、16ではこの文様は描かれていない。見込みのまわりにも沈澱線が施されているが、外面は無文である。胎土は灰色で、締じて精良であり、釉は透明でガラス質の光沢があるもの(13・14)と、まったくマットなもの(15・16)がある。また貫入のあるもの(13・16)とないもの(14・15)があるが、この4個については極めて近しい関係にあると考えられるので、焼成条件からこの変化が出たものと思われる。

これには口縁に刻目を入れて輸入するものもあるが、この遺跡からは出土していない。これ

I 造園遺跡の調査

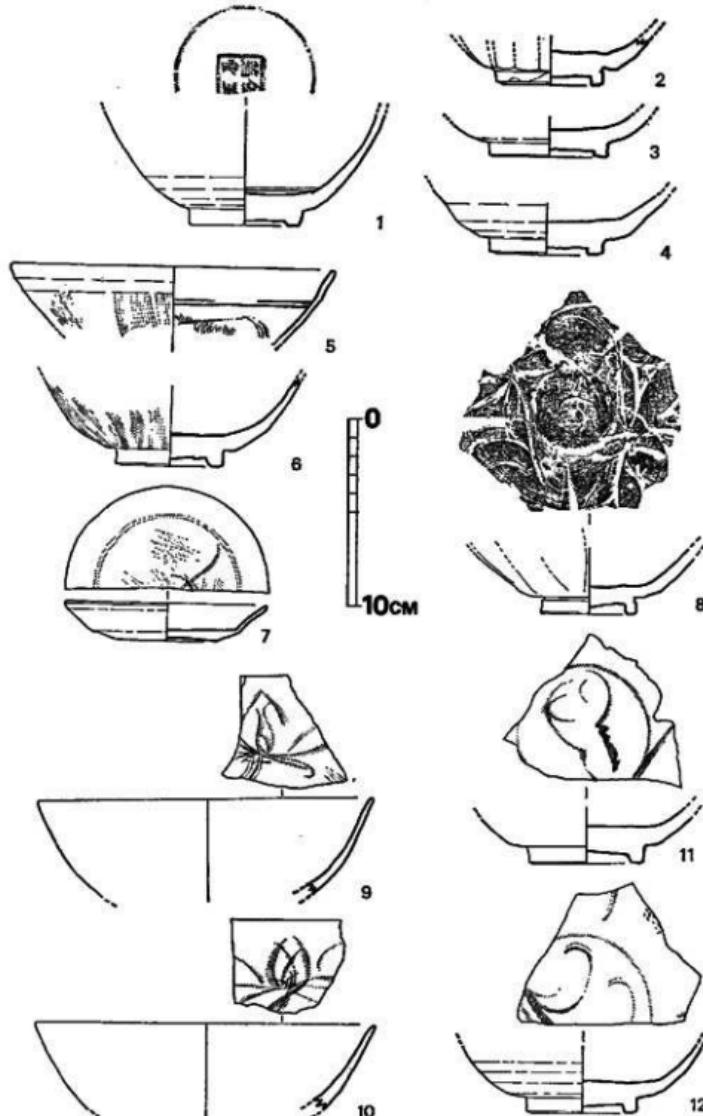


Fig. 22 造園遺跡出土青磁実測図(縮尺36)

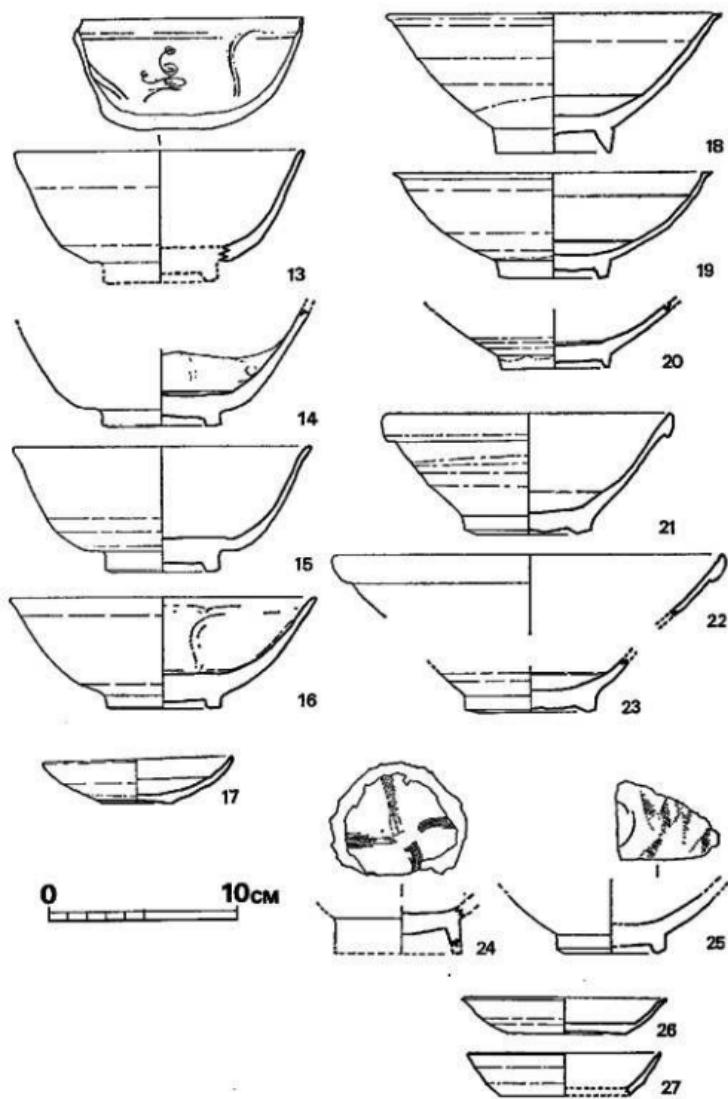


Fig. 23 造園遺跡出土青磁・白磁実測図 (縮尺1/3)

までこのD群は、量的にはさほど多くないと考えていたが、ここからは比較的多く出土し、第6号土墳などでは43片中10片を占めている。完形品は少なく、佐賀県杵島郡江北町門前古墳出土品を掲げておく。

〔その他の青磁〕

17の小皿は口縁部にキズがあるが、ほぼ完形品である。釉調は草色、内面はやや黄色の強い草色を呈し、胎土は灰色でやや粗いものである。底部は小さく糸切りの後、窓で粗雑に調整している。他に76・77も同種品である。これは量的にはあまり多いとはいえないが、各地の遺跡から出土を見るものである。越州蒸水注として知られている博多聖福寺境内出土品と共に共伴していたとされているが、このタイプの小皿である。この種の小皿の出土状態をみると、遠國遺跡のように青磁碗のA～Dタイプと共に共伴する例が多くやはり12～13世紀を中心とするところに位置づけた方がよい。そのような問題あるこの小皿の発見は興味深い。福岡市多々良遺跡から同類が出土している。註4

白磁 (Fig.23, PL.26～28)

碗は大きく3分類できるが、皿は出土数が少ない。

碗Ⅰ 口唇部が鋭く水平におわる碗18・19・20。やや先細りの削出し高台から内彌みに聞く体部は口唇部でくの字に外反する。体内面からみると、内彌しながら上がってきた体部は突然水平に切断されておわる。器壁は薄手であり胎土は白色精良。21では胎部は黄褐色をしている。釉は灰色～乳黄色で貢入はなく、特に21には外縁部にたれた釉だまりと、気泡が少しみられる。89～93もこのタイプに属するが、93については釉色が白色に近く、他のものとやや異なる。

碗Ⅱ 玉縁口縁で厚い底部をもつ碗。21・22・23・28・29。高台の削り出しあは浅くあいまいで、外底部は僅か1～3mm削り込まれていて止まる。底部は低く重厚である。疊付は大きく面取りされていて、平面というよりは殆んど稜をなしている。体部は底部から大きく開らきながらのび、体中位で稜をもち、角度を変えて立ちあがる。この立ちあがりの部位は、極く下方にある29から口縁直下で彎曲する28まで、差異が認められる。器壁はこの曲り目のちかくではかなり薄手になりながら、口縁で外側に折り返し、つぶすことにより幅1.3～1.6mmに及ぶ玉縁を作り出しているため、均衡がとれている。玉縁の端はよくナデられていて、重なり目は認められない。胎土はおおむね白色磁質で精良なものが用いられているが、28・29は少々荒い感じである。釉は共通の特色をみせるなかで、28は赤みがかった乳白色で気泡が多く、また貢入が見られることを指摘しておきたい。さらに内面見込みにみられる沈澱線が、28・29においては深

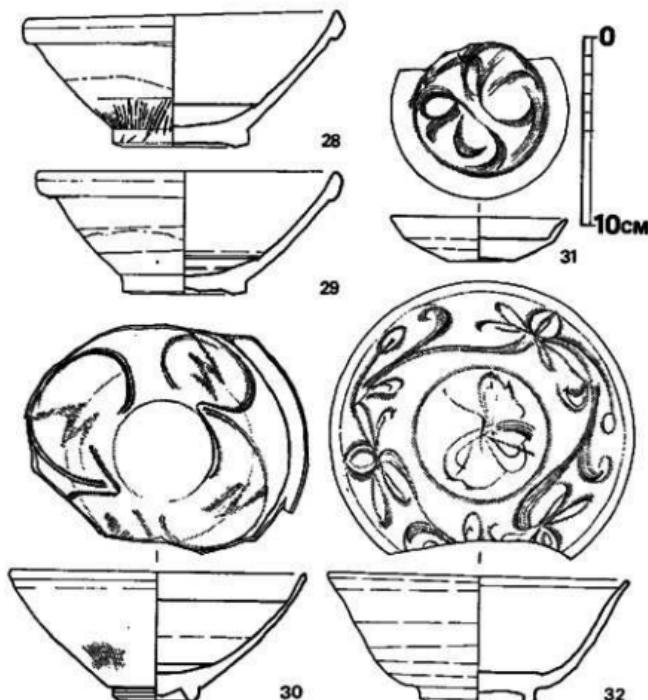


Fig. 24 遠岡遺跡第6号土壙出土輸入陶磁実測図(縮尺5%)

く鋭角に刻まれ、22・23の作行とは異なる印象がある。

このタイプは、12世紀代の遺跡からもみられ、武藏寺9号経塚、永勝寺藏骨器伴出品がある。しかし盛行るのは13世紀と考えた方がよいであろう。

碗Ⅰ 細い櫛を用いた文様のある碗24・25・24は高台の高さ1.7cmと高く、一方25は1cmをはかるだけである。胎土は白色を呈し精良、釉櫛目文様は、針のように細い目であることを特徴とする。24は中心を囲んで四方に伸び上がる線が描かれ、25では雷光形の文様がみられる。

この種の白磁は、Ⅰ、Ⅱの白磁よりも先行する可能性をもっている。たとえば12世紀代の経塚の著名な松山市興居山出土品や、福岡市西油山経塚出土の経筒などにこの細かい櫛目がみられ、類似の手法と認められる。しかし本遺跡のように全体として輸入陶磁第Ⅱ期まで降る遺跡からも出土しているので、前述のⅡ類と同様に盛行するのはやはり13世紀であろうか。

I 造跡の調査

III 26・27 口径は10cm強、器高2cm前後をはかる。底はややあげ底。口縁部はやや内彎ぎみに開きながら伸びがあり、口唇部で心立ち外反して終わる。口唇部内側に範を当てて押えたように稜をたてて外側に開いている。また外側からも面取りをしてある。底は糸切り、胎土は白色精良、釉は青白色(26)、灰白色(27)であり貢入はない。口唇部は無釉のいわゆる口ハゲであるが、搔き落したにしてはその痕跡がない。

土壟出土の輸入陶磁

第5号土壙と第6号土壙において輸入陶磁が出土している。その種類は前述したものに含まれるので、ここでは一括造物としての組み合わせと数量について述べたい。

第5号土壙

これは総数が少ないので何とも言えないが、白磁Ⅰ群に共伴する青磁の組み合わせを示す資料としてあげておきたい。

表8 第5号土壙出土輸入陶磁数量表

| 破片 | 青 磁 (4) | | | | 白 磁 (5) | | | | |
|-----|---------|---|---|---|---------|---|----|-----|----|
| | A | B | C | D | 不詳 | I | II | III | 不詳 |
| 数 9 | 1 | 1 | 2 | 0 | 0 | 5 | 0 | 0 | 0 |

表9 第6号土壙出土輸入陶磁数量表

| 破片 | 青 磁 (31) | | | | 白 磁 (11) | | | | |
|------|----------|---|---|----|----------|---|----|-----|------|
| | A | B | C | D | 分類不能 | I | II | III | 分類不能 |
| 数 42 | 3 | 4 | 5 | 13 | 6 | 4 | 3 | 0 | 4 |

第6号土壙

青磁と白磁の比は約3:1になる。先に試みた分類のなかで白磁Ⅲ群としたものがない他は一応全部出土している。しかしD群がとび抜けて多く、A群中に一括したなかでは無文のタイプ施描蓮弁のものではなく、型造り蓮弁の102~104が少ないが出土している。

その他の陶磁器 (Fig.25, PL. 30)

(1) 平型合子破片で8片、おそらく7個体分出土している。123・125・128はいわゆる影青で、発色も空色になっているがその他は黄色の強いガラス質釉である。他にPL.13-2は土壙墓出土のものであり、平型合子の蓋の小片である。側面の脚座部分と大井部の一部をこしれている。釉はにごり、やや灰色をおびた青白色をしている。天井部の型押し文様は、草花文がみられる。

平型合子は12世紀の経塚出土品にその例を多くみるところであるが、ここに掲げた8片は、つくりの点でそれと異なる特徴をもっている。すなわち、12世紀の平型合子は空色に発色したものが多く、型押文は繊細で、草花文花文、七宝連織文がよくみられる。それに対して本造跡出土品は釉の発色が悪く、酸化焰焼成の時間があり、施文について荒く、太く、側面のいわ

ゆる菊座が124のように全くないか、128のように粗雑に作られる。127のように草花文が大ぶりになるのも一つの特徴である。これらの特徴は、大宰府S D605第Ⅱ層出土の合子と一致している。後述するようにこの第Ⅱ層は貞応3年（1224年）以降の埋没によるから合子の形態の特徴は輸入陶磁第Ⅰ期と第Ⅱ期を分つ一般的特徴になりうる。さらに本遺跡の存続年の一端を示す資料である。註5

(2) 131～134の4片の黒釉碗については輸入陶磁第Ⅲ期以降のものとされるが、そのうちでも13世紀の前半には出土しないのではなかろうか。北条時宗の仏日庵公物目録や若干の出土例を考えると、その蓋然性が高い。

(3) 輸入の施釉陶器135～146までの11片がある。そのうち135～139は黄釉鉄絵盤の破片である。このタイプはきわめて荒い胎土に化粧がけして黄釉を施し、内底面に鉄絵を描くものである。最近注目されるようになり、出土点数も増加しているが、詳細は改めて稿を起こしたい。ただ、このタイプでは口縁部を鋸状に大きくつくる形式と、135のように正経状におさめるものがある。

140～143は筒形の器形の破片で、黄緑色の釉が薄くかけられている。陶胎で、赤褐色を呈している。類似品はFig. 26のように福岡県朝倉郡朝倉町花園山で藏骨器として使用されたものがある。

145はあまり出土例を知らない碗形品である。黄緑色の釉が体部中位まで掛り、以下は淡灰色の鉢胎で高台近くはあらい鉢削りである。釉下に、鏡により沈線がみられ、内底は蛇目状に釉が掻き取られ、黄白砂の重ね焼の痕跡がある。他にFig. 19～24の褐胎（四）耳壺片があり、あらい素地に褐色釉をほどこした耳付壺である。復原口径は10.5cm、器高は20cm前後であろう。肩に横耳をつけ、その口縁より二本の平行する沈線をめぐらし、また耳の下にはゆるいカーブの波文線をまわしている。釉は非常にうすくかけられ、またそれが素地となじまずに剥落している。これらの施釉のしかたや成形上の特色はこの種の褐釉圓耳壺に共通したものであり、類似品も多く、平安末から鎌倉前半の年代があたえられる。

(4) その他これまで述べてきた輸入陶器とは別に下記の陶片が出土した。148～147はいわゆる須恵器系の鉢である。148も国産の陶器の破片で、古瀬戸である。この他遺構面から大甕の胴

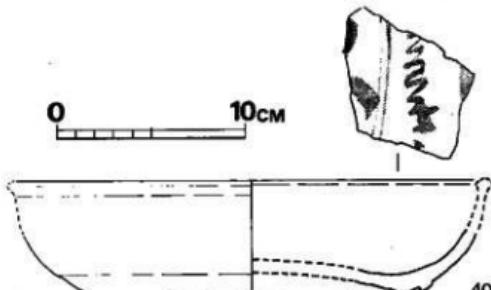


Fig. 26 遺跡出土黄釉鉄絵盤実測図（縮尺5倍）

部の破片94が出土している。

小結

以上述てきた陶磁器は輸入陶磁第Ⅰ期（13世紀～14世紀）に位置づけられ、一部はⅡ期にも出現している陶磁を含んでいる。註6 遺跡の存続の期間は輸入陶磁を中心に考えると上記の間におくことができる。しかし、その期間を遺物の上から細分することは現状では不可能であるので、若干の問題点を提起しておきたい。

① A群とした龍泉窯系青磁は、釉調、胎土に共通する要素をもつが、体部の施文により次のように異なるタイプを含んでいる。

| | | |
|----------------|--------------|---------|
| 型造り蓮弁文 | 弁に鏡をもつ（有鏡蓮弁） | a |
| | 弁に鏡がない（無鏡蓮弁） | b |
| 刻線で蓮弁を表現する（無鏡） | c | |
| 無文 | d | |

いずれもⅠ期に多く出土するもので、青磁としては最も一般的で輸入量の多いグループである。時期的な上限と下限は必ずしも明らかではないが、12世紀に遡る確実な資料はなく、また15世紀以降、明の青磁とも異なる。A群中でa～dのような細分によって時期差が区別できるか否かは、今回のような造形面からの一括出土では決めることはできない。あるいは釉色に主として依拠して「砧手」から「天龍寺」のような図式は、大宰府 S D600 の出土状況をみると、再検討を要する段階にきている。

② B群とした同安窯系のタイプとC群の草花文を施すタイプは、ともに大宰府 S D600 潟の第Ⅳ層（貞応3年～1224年。木札共伴）から出土し、これが13世紀前半から存在していることは確実である。この溟の埋没を14世紀前半とすれば、この期間は少なくとも使用されていたと考えられる。C群の樹を主要な施文具とするタイプは、施文具の点でB群と共通するが、施文内容や釉調において異なり、生産窯はB群と異なる江南の地点に求められよう。

D群の内面を5区に分けるタイプのものは一般に口縁部に刻み目を入れるものがあるが、本遺跡からは出土していない。釉調はA群の無文のタイプやC群と類似しており、それらの生産窯と近いと推測できる。これも前述のS D600 の第Ⅳ層から出土している。

③ 白磁のI、II群および皿については通常のもので、II群は12世紀に遡る例があるが、やはり盛行するのは輸入陶磁Ⅰ期である。II群とした細い備前文を内面に施すタイプも、II期から輸入されⅠ期まで継続する。この他II期の白磁では、器形はI群とほぼ同じであるが釉調が光沢のある、やや青白磁気味のもので、外底まで施釉する美しいものがある。これは本遺跡からは出土していない。これら白磁は、同じ器形がかなり長く存続しているとみられる。

④ 以上のように、本遺跡出土の輸入陶磁は12世紀前半から盛行するものに始まり、黒釉のよ

うに、やや遅れて13世紀後半以降に中間点を置き、その下限は14世紀の前半にあるものがある。これらのことから、本遺跡の下限を示す根拠は弱いが、国産の瀬戸、常滑製品の九州への流入は14世紀前半に多いという一般的の所見からして、一応この期間の時期を考えておきたい。

(亀井・森本)

註1 蓼弁を型押するタイプと竈により蓼弁を片彫りするタイプおよび無文のタイプは胎土・釉薬において区別することはできない。またこれらは共伴して出土することが多く、現段階では一括して同一のグループとしておきたい。

註2 織文を主として施文具として用い竈により片彫文を伴用しているが同安窯系の一般特徴と考えられる。しかし、これと逆に片彫文を主とし織文を從するタイプがある。この遺跡からは出土していないが、京都府綾喜郡周辺町三山木連跡山土の皿は後者のタイプである。

註3 32のように蓮華文を3回繰り返して連続蓮華文とするタイプと稱荷塚、萬葉出土品のように蓮華文の間に葉文を押入するタイプがある。下関秋根遺跡出土品にもみられる。

註4 年代の遅い例として大阪府和泉市模尾山施福寺経塚出土品中にある。これは12世紀前半～中葉の年代が与えられ、青白磁合子、白磁小皿、白磁小壺などが共伴している。聖福寺境内出土の越州窯水注の蓋としてこの小皿が使用されたとすると、水注の年代を12世紀までやや延長する可能性が生じてきた。

註5 平型合子についてはある程度の断年が可能である。平安末期の12世紀前半から中葉にかけての出土例は多いが、12世紀末のものは、埼玉県東松山市下野本利仁神社経塚出土品が好例である。ここでは建久4(1196)年銘の銘経筒に共伴する平型合子があり、蓋天井部に花文を平面図形に浮出し、その線は太目であり、12世紀前半の繊細な草花文と明らかに異なっている。本遺跡出土品の124に類似し、また鹿児島県鹿児島市布志村出土品もこのタイプがみられる。

13世紀に入るとして、大宰府S D605講第Ⅱ層出土品がある(横田賛次郎他『大宰府史跡・昭和49年度概報』1975)類似品としては静岡県沼津市番貫町番貫山経塚にみられる。

註6 亀井明雄「九州出土の中国陶磁について」MUSEUM291.1975

輸入陶磁の時期区分について述べた。

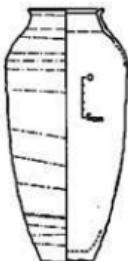


Fig. 26 花園山出土の藏青器

石製品 (Fig. 27・28, PL. 33) 石製品には石鍋の他に砥石と滑石製石板がある。

I 通園遺跡の調査

砾石 (Fig.27, PL 33—(中))
南東部遺構面出土の破片であり
硬質砂岩製で3面を利用している。

滑石製石板 (Fig.27)
滑石製であり用途不明である。
方形をなす石板である。

石鍋 (Fig.28, PL.33—(上))

約50点の滑石破片があるが、ほ
とんどが石鍋の破片のようである。石鍋はいずれも口縁部下に全周する鈎を有するタイプであ
り、口縁部に鈎が付くものはない。1は南西部遺構面出土で底部を欠くが、口径28.2cmである。
内外面ともに全面にノミ状工具による削り痕が明瞭にみられ、外面は丁寧な仕上げであり
内面は浅く雑な削りである。口縁上端部の器内が厚く体部はうすい。鈎は台形状でうすい方で
ある。鈎より下半は黒いスヌが付着している。2も南西部遺構面出土で底部を欠くが口径31.6
cmである。外面は全面にノミ状工具による削り痕がみられ細かく丁寧な仕上げであり、内面は
横方向の深い削り痕がみえる。鈎は台形状であるが下半が短かく、上半に尖り気味である。鈎
より体部の下半にかけてスヌが付着している。3は北東部遺構面出土のもので底部片であり、
底部径33.1cmである。外面は全面に幅が狭いこまかんなノミ状工具による削り痕がみられ、内面
は横方向の擦痕がみられる。体部と底部の接点には細く深い切り込みがある。底面は長さ3cm、
幅1cmから1.5cmの入り乱れた削り痕がつけられている。体部から底部にかけてスヌが付着し
ている。

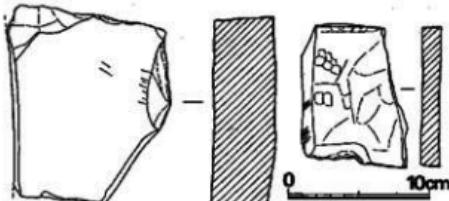


Fig. 27 遺園遺跡出土石製品実測図 (縮尺1/4)

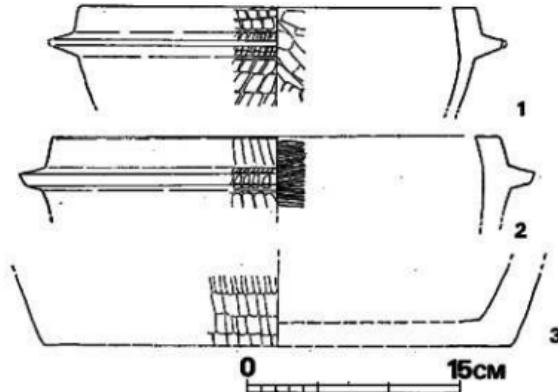


Fig. 28 遺園遺跡出土石鍋実測図 (縮尺1/4)

3. 小 結

遠隔遺跡より遺構14と多量の出土遺物が検出された。遺構は掘立柱建物7棟、土壙6基、土壙墓1基である。この他に数百個の大小ピットが存在しているし、いくつかの礫群も見られる。これらは遺構として取り上げなかったが、数棟の掘立柱建物や櫛・笄などの遺構の存在も考えられるかもしれない。遺構は大きく分けて4区域に集中している。第1号・第2号・第3号掘立柱建物や土壙墓の位置する南東部遺構群。第1号土壙と第2号土壙の位置する北部遺構群。第4号・第5号・第6号・第7号掘立柱建物と第3号土壙の集中する南西部遺構群。第4号・第6号・第5号掘立柱建物の位置する北西部遺構群の4つのグループである。発掘調査を実施したのは九州縦貫自動車道建設予定地内に限ってであり、遺構はさらに北側や西側に続くものと思われる。Fig. 2, 3のように発掘区域の南側は約2~3mの崖となっていて、やや平坦地が在りこの場所にも遺構の存在が伺われる。この地点より発掘区域、さらに発掘区域の北側へ遺跡が延びていて、ほぼ台地平坦面の全域に渡るものと推定される。現在これらの崖は約1mの高低差があり「段」となっている。これらは遺構掘削前の地業であり、小さな谷などを埋めて、より平坦地を造り出しているようである。

掘立柱建物跡は少なくとも新旧の二時期に分けることができる。第2号掘立柱建物と第3号掘立柱建物、第5号掘立柱建物と第6号掘立柱建物は重複している。しかし、遺構面や土壙内の出土遺物によっては同時期として見ることしか出来ない。

土壙は主に遺物の出土したものに限った。第1号土壙は大土壙と小土壙が連結したものであり、小土壙は壁床面が強烈熱を受け壁には固い焼土層がみられ、床面には数々にわたり炭化物、焼土混じる茶褐色土層がみられる。さらに土壙内床面には石群と、その上には須恵器系甕が在る。これらより小土壙は「カマド」と思われる。小土壙内中央の床面に掘り込んで固定されている石は支脚であろう。

第5号土壙と第6号土壙は接近して存在していて両方ともに、土師器や青・白磁類が出土している。第5号土壙は覆土中やFig.11のように床面より土師器、青・白磁と礫石が一括して出土していく、これらは投げ棄てられたというような状態である。土壙の壁面には1ヶ所のみである柱穴と思われるピットがある。又第6号土壙も第5号土壙と同じような状態で土師器や青・白磁が深さ約1.60mの間よりほんまんべんなく出土している。円形土壙であるがほんまんべんなく出土している。以上二つの土壙内よりの遺物出土状況はいずれも割れた破片ばかりである。これらは上から土壙内に遺物を投げたものであろう。

土墳墓については最近の発掘調査において古代・中世の土葬土墳墓の類例が急激に増している。近くでは東に 800m 離れた小原古墳群の古墳周辺に土墳墓がある。鞍手郡鞍手町の中屋敷遺跡ではこの遠國遺跡と同じように鉄刀、白磁、土師器を副葬した土墳墓が検出されている。その他、福岡平野周辺では春日市の門田遺跡、伯玄社遺跡。筑紫野市の橋田山遺跡、劍塚遺跡、八熊遺跡、唐人塚遺跡、塔ノ原遺跡、野田遺跡。太宰府町の豪の田遺跡、君ヶ畠遺跡などがあり、太宰府を中心多く発見されている。これらの遺跡には土墳墓が集中してみられるものと遠國遺跡のように 1 基もしくは 2 基と単独にみられる遺跡の二つがある。特に遠國遺跡の場合は獨立柱建物構造に近接してあるのは注目され、中屋敷遺跡においても同様なことが見える。一応鎌倉時代後半の所産と考えられよう。

出土遺物は土製品でも正側的に土師器が多く、土鍋や摺鉢その他、青・白磁類の輸入陶磁や須恵質土器、瓦器、土席の足と思われる破片などが出土している。その他若干の石製品と鉄製品がある。

土師器は皿、壺、甕、塊がある。皿は小形・中形・大形とに細分できる。壺も小形・中形・大形の三種類があり口徑は約 13cm 代、底径は 8cm 代。器高は 3cm 代が最も多く、底面はへら切り痕がついている。壺は中世でも鎌倉時代の特徴を有するものであろう。甕、塊は若干出土しているのみである。

須恵質土器には甕があり、第 1 号土墳出土の Fig.13-10 のように口縁部が厚く、口縁部高さが低いものと Fig.20-32 のように口縁部が薄く頸部高が高く、口縁端部が三角形状になるものとがある。

片口はほぼ形態、大きさも同じであるが、須恵質土器系と土師器系とがある。土鍋は小形品と大形品とがあり Fig.20-26 の鋸付きは小形の土鍋であろう。大形品には口縁部によりさらに三つに細分できるようである。

摺鉢は 1 点のみの出土であり底部のみで詳細は不明である。他に瓦器塊が数点ある。

石製品は数少なく石鍋が約 10 個と砥石、滑石製石板がある。石鍋はいずれも口縁部下に全周する鋸を有するものであり、器面は丁寧な仕上げである。

鉄製品については上墳墓出土の鉄刀以外には PL.33(下) の刀子が 1 点あるのみである。

なお、青・白磁類については亀井・森本氏の「青・白磁類」によられたいが、時期については 13 世紀から 14 世紀とされている。

本報告書後章の「茶臼山城跡」では土器や空窓が検出されて遠國遺跡の南側丘陵山頂には「尾瀬城」が存在する。岩的な出城山城跡や本城でも建物などの施設は山頂下の丘陵台地に「館」などの施設を建てる場合が多い。遠國遺跡はこのような「根子屋型館」のタイプに属しよう。しかし、本質的にはこの鞍手地方を鎌倉時代から室町時代にかけて治めたのは宗像氏であり、宗像氏と有機的関連性を保有する名主層の居住地とされよう。

(上野)

P L A T E S

遠 園 遺 跡



遠國遺跡・茶臼山城跡・茶臼山道路航空写真（東南から）




(1) 遠國遺跡遠景(北から)




(2) 遠國遺跡全景(西から)




(1) 遺 墓 遺 跡 第 1 号・第 2 号・第 3 号 挖 立 柱 建 物 (北 か ら)

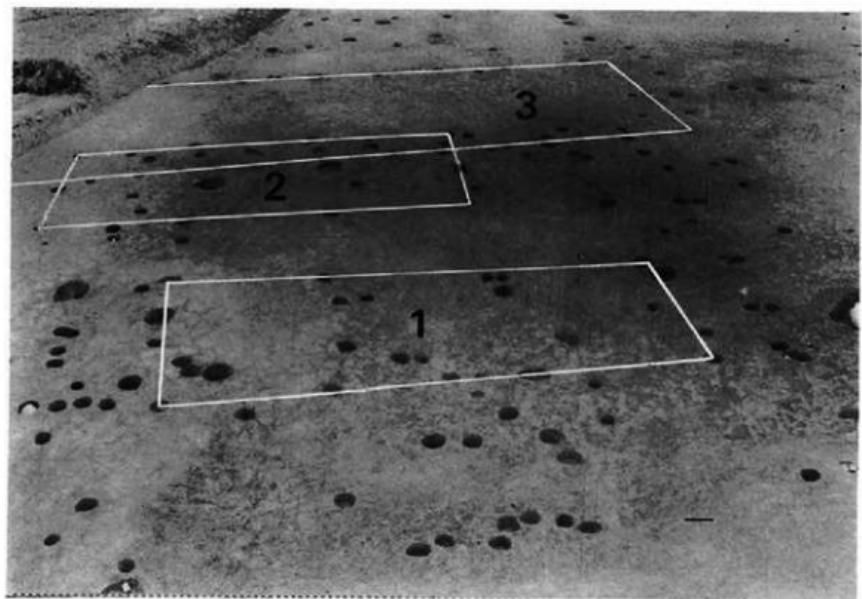


(2) 遺 墓 遺 跡 第 1 号・第 2 号・第 3 号 挖 立 柱 建 物 (東 か ら)

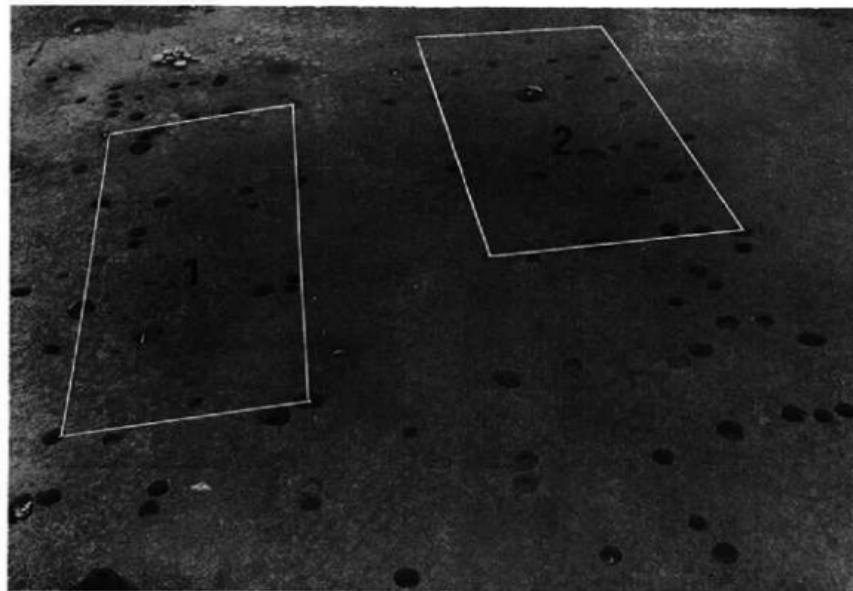


(1) 遠園遺跡第1号・第2号掘立柱建物（北から）

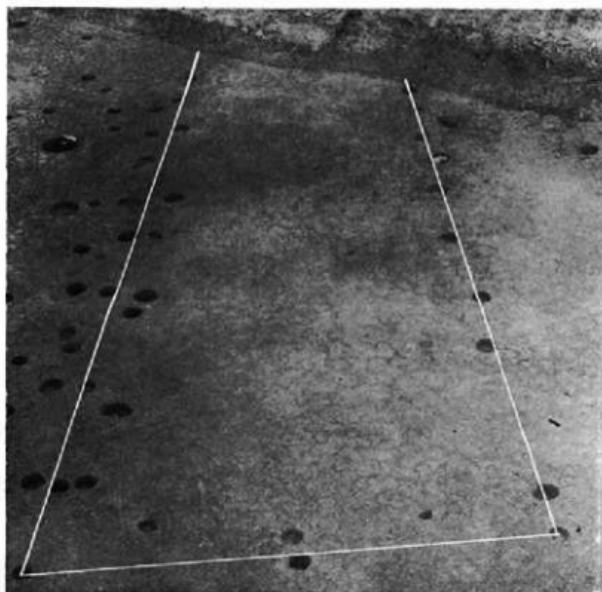

(2) 遠園遺跡第3号掘立柱建物（北から）

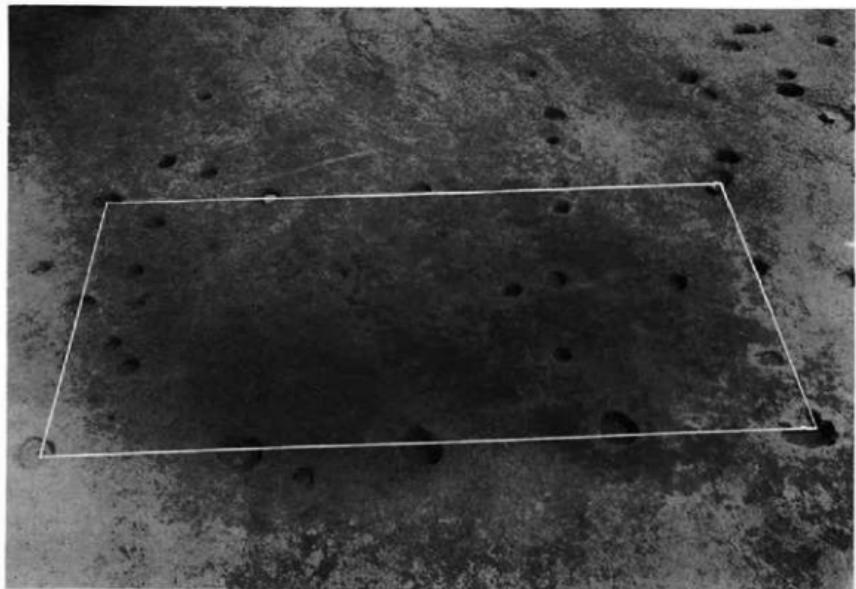


(1) 遠國遺跡第4号掘立柱建物（北から）

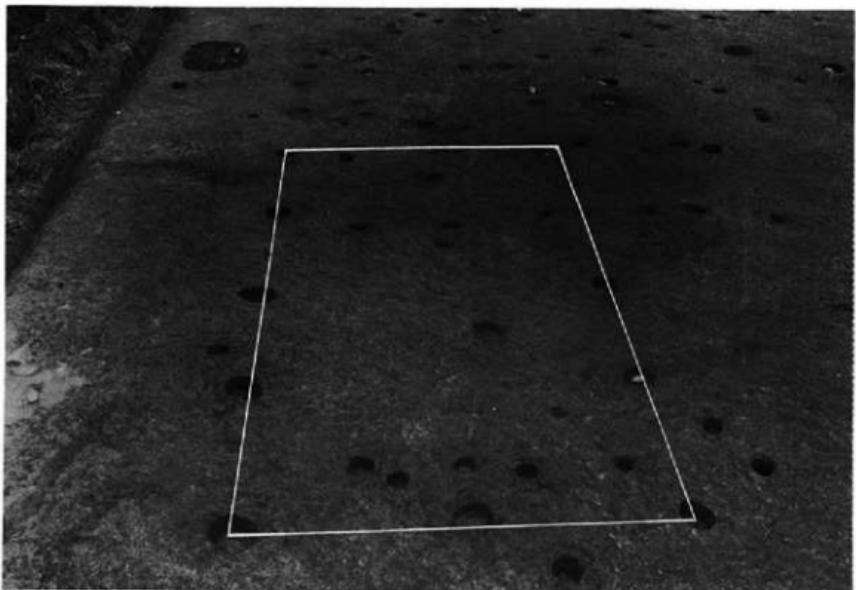


(2) 遠國遺跡第4号掘立柱建物（東から）




(1) 遺 墓 遺 跡 西 半 全 景 (南から)

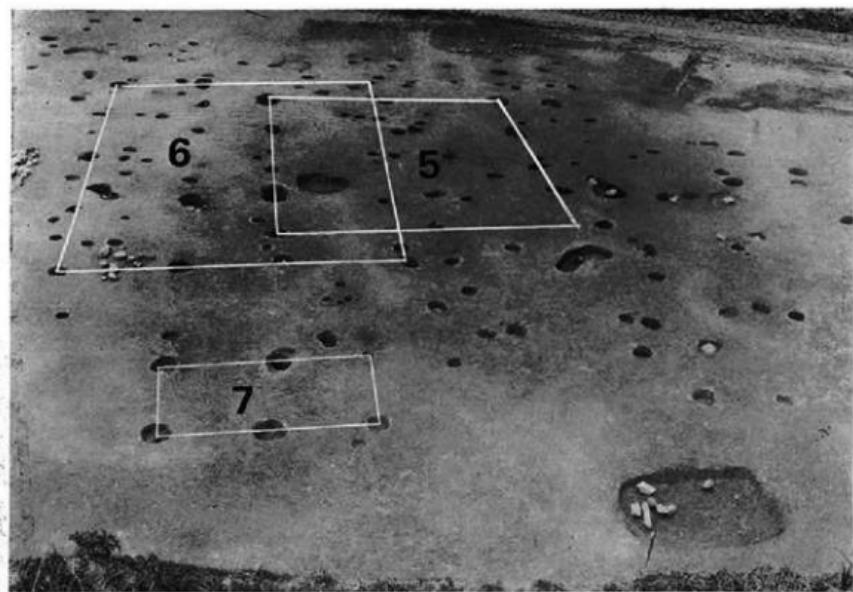

(2) 遺 墓 遺 跡 第 5 号・第 6 号・第 7 号 掘 立 柱 建 物 (南から)

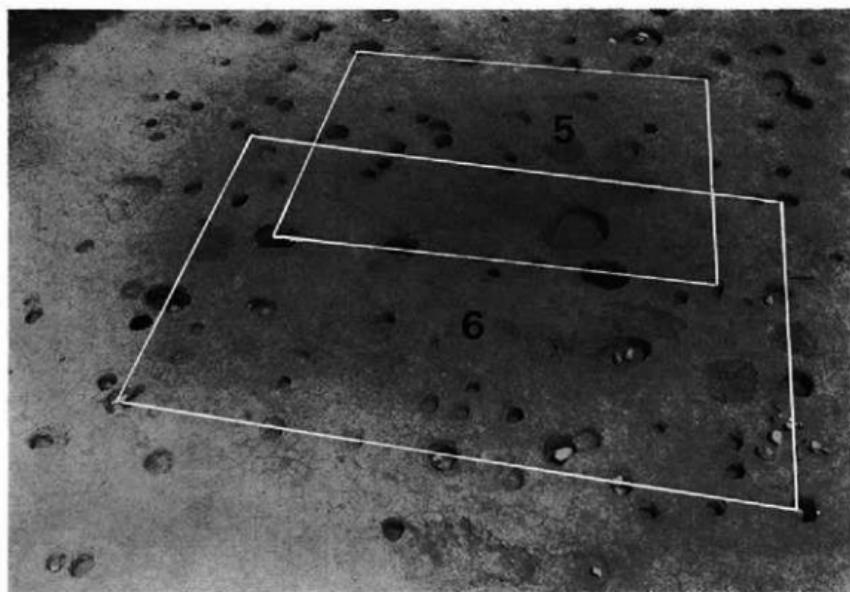

(1) 遺墳遺跡第5号・第6号掘立柱建物（南東から）

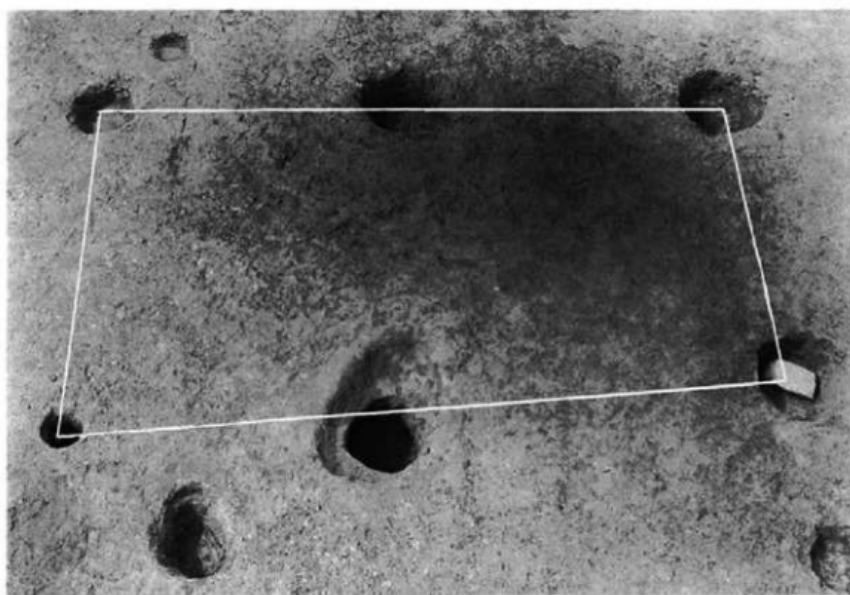

(2) 遺墳遺跡第7号掘立柱建物（北から）



(1) 遠國遺跡第2号土墳（北から）



(2) 遠國遺跡第1号土墳（北から）



(1) 遠園遺跡第3号土壙（北から）




(2) 遠園遺跡第4号土壙（南から）



(1) 遺跡第5号土壤遺物出土状態1（東から）



(2) 遺跡第5号土壤遺物出土状態2（東から）

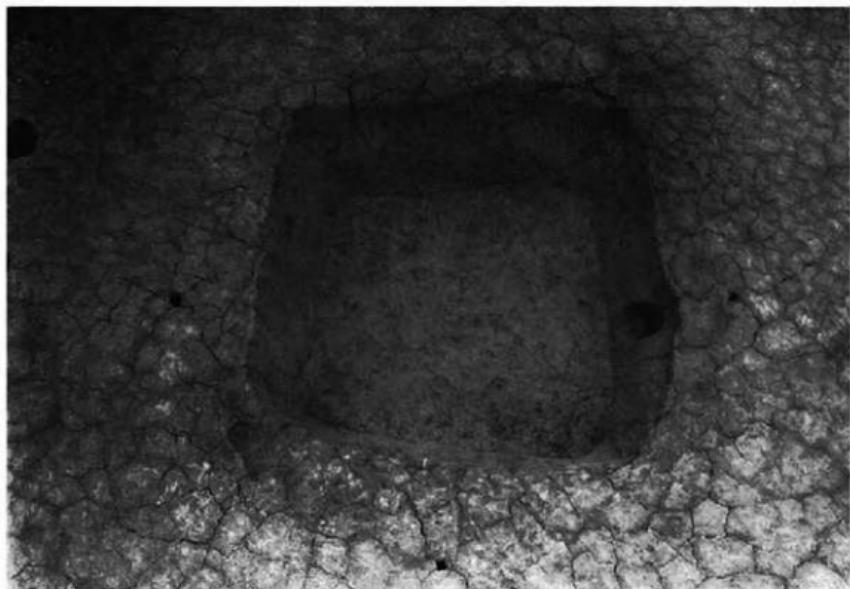


(1) 遺闕遺跡第5号土壙（東から）



(2) 遺闕遺跡第6号土壙造物出土状態1（北から）




(1) 遺 墓 遺 跡 第 6 号 土 墓 遺 物 出 土 状 態 2 (北 か ら)

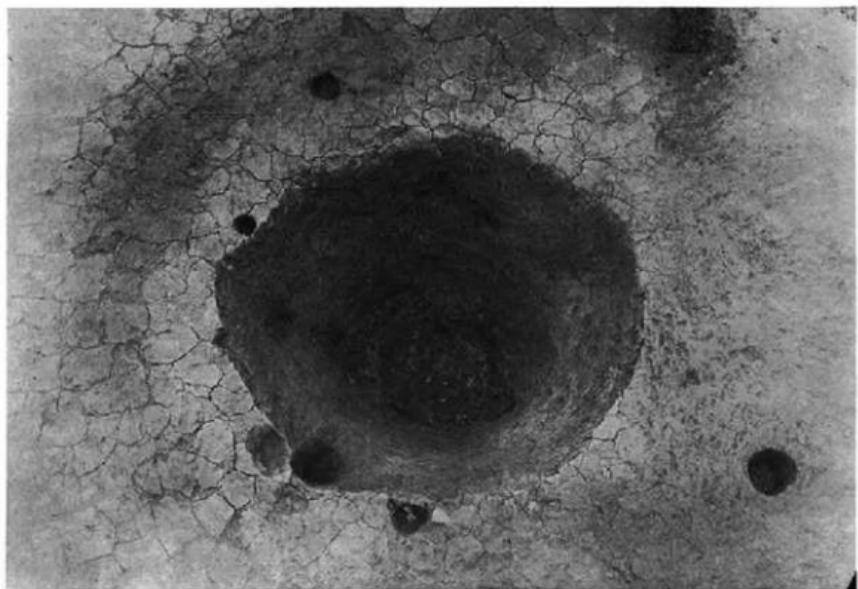

(2) 遺 墓 遺 跡 第 6 号 土 墓 (西 か ら)



(1) 遠國遺跡土墳墓（西から）

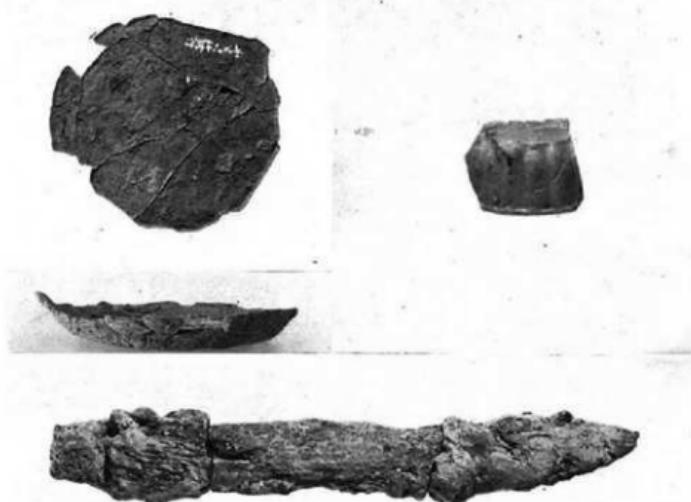

遠國遺跡土墳墓出土遺物



1



3



4



6



9



10



1



2



3



4



5







6





2

遠國遺跡第1号・第2号・第3号土墳出土土器

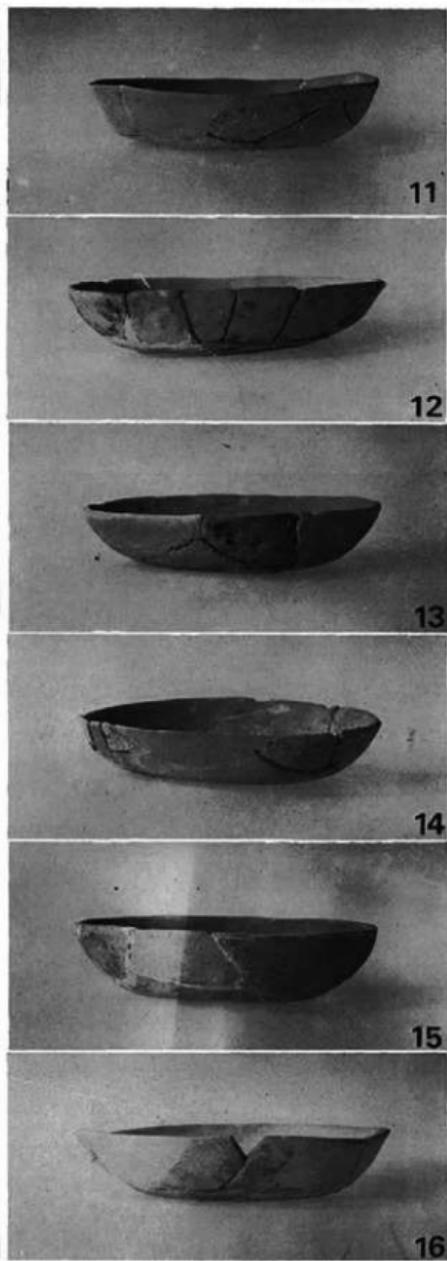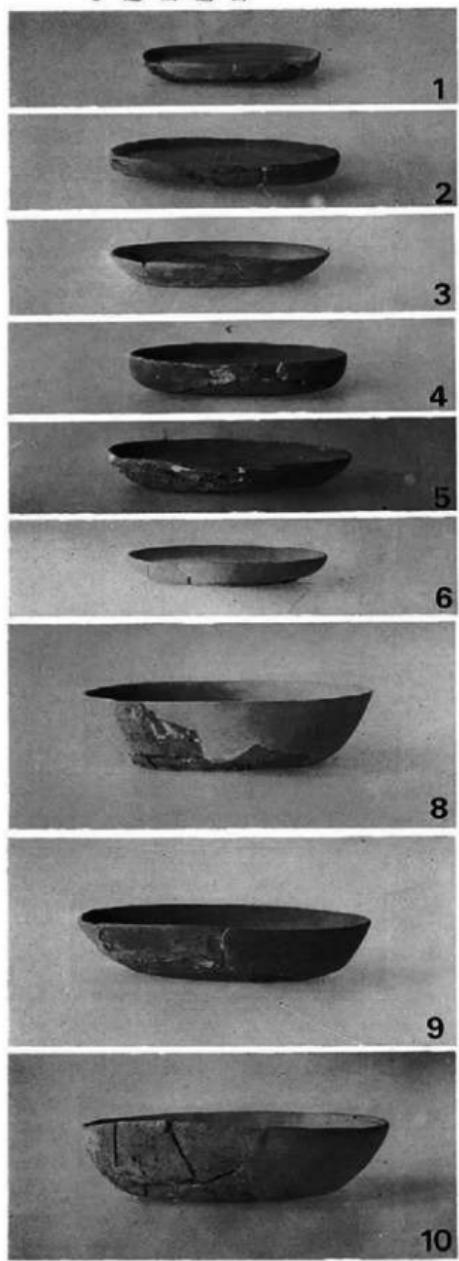

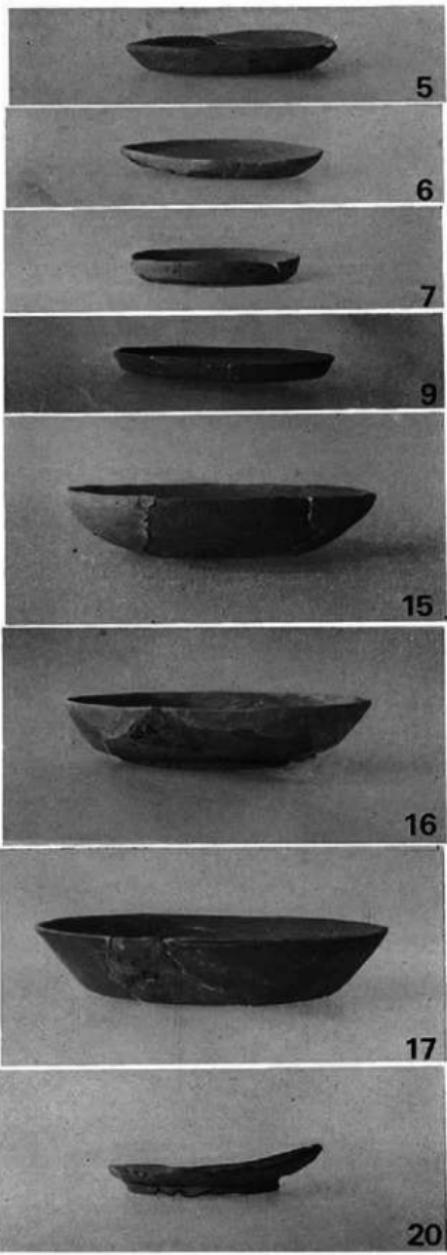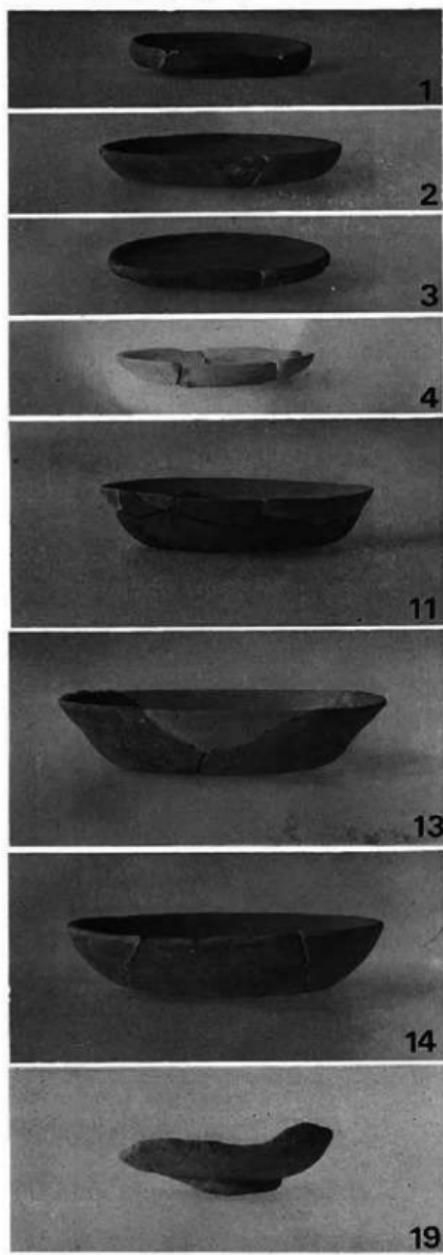

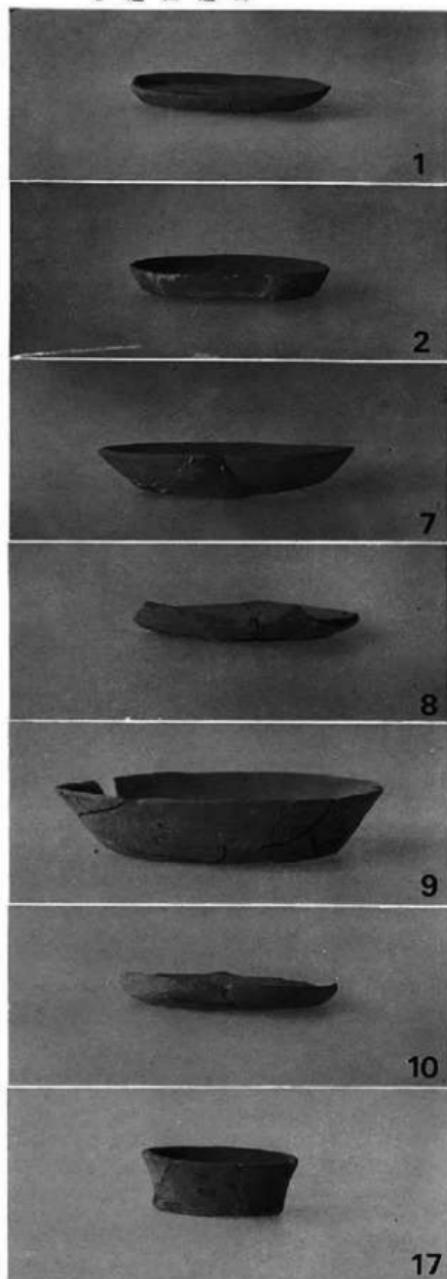

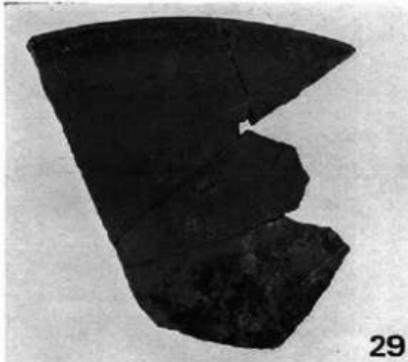

29



26



31



30




18




19




20

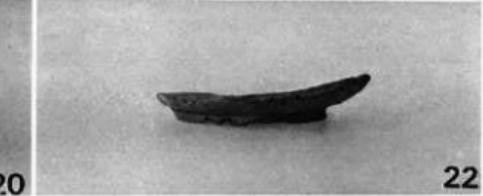


22

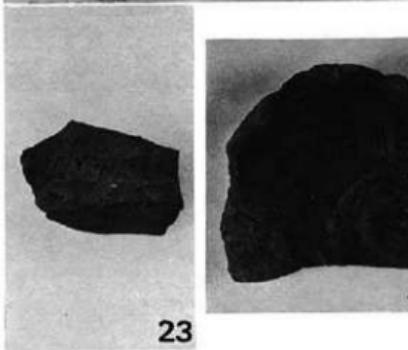

23

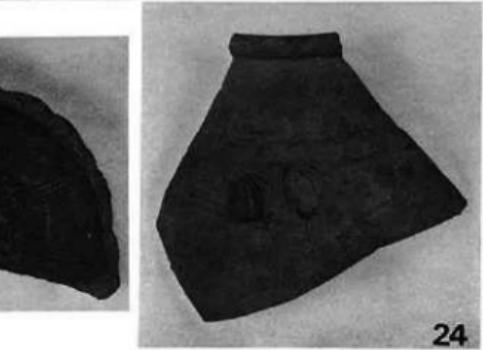


24

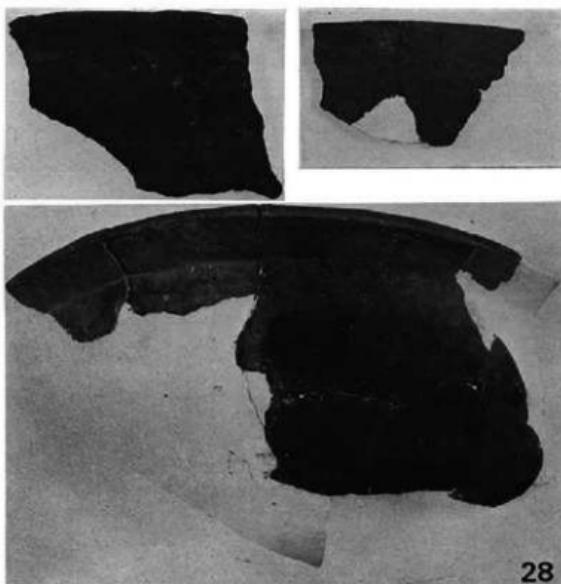


28


(1) 遺 墓 遺 跡 出 土 土 器 3

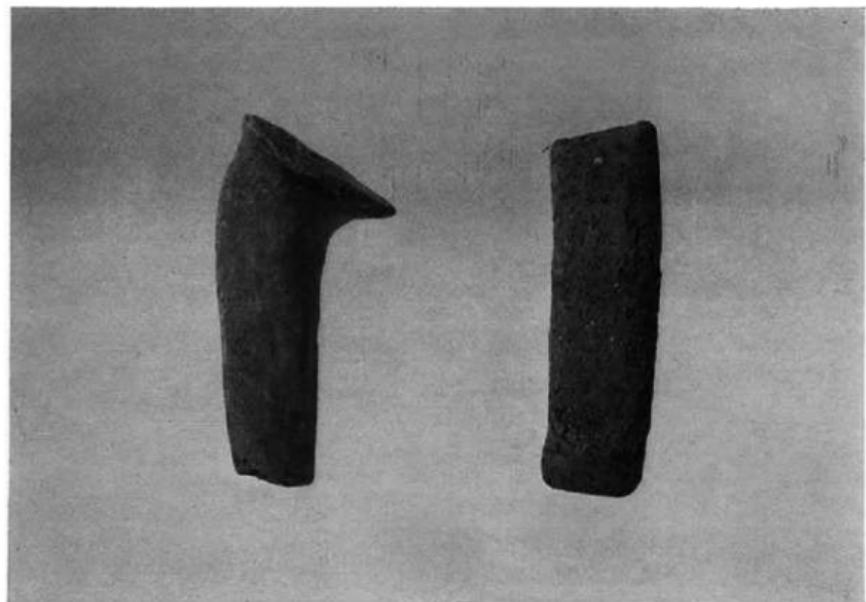

(2) 遺 墓 遺 跡 出 土 脚

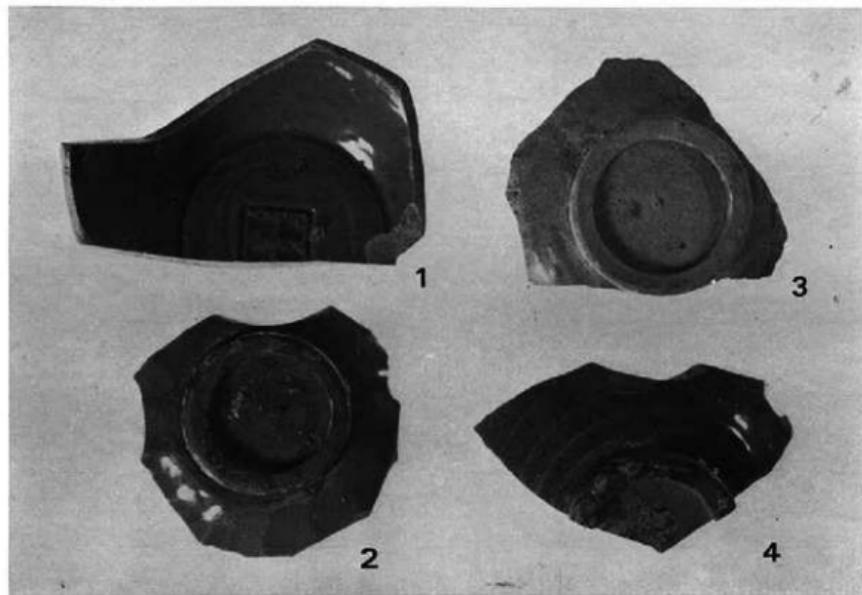

(1) 遺 墓 遺 跡 出 土 陶 磁 器 1

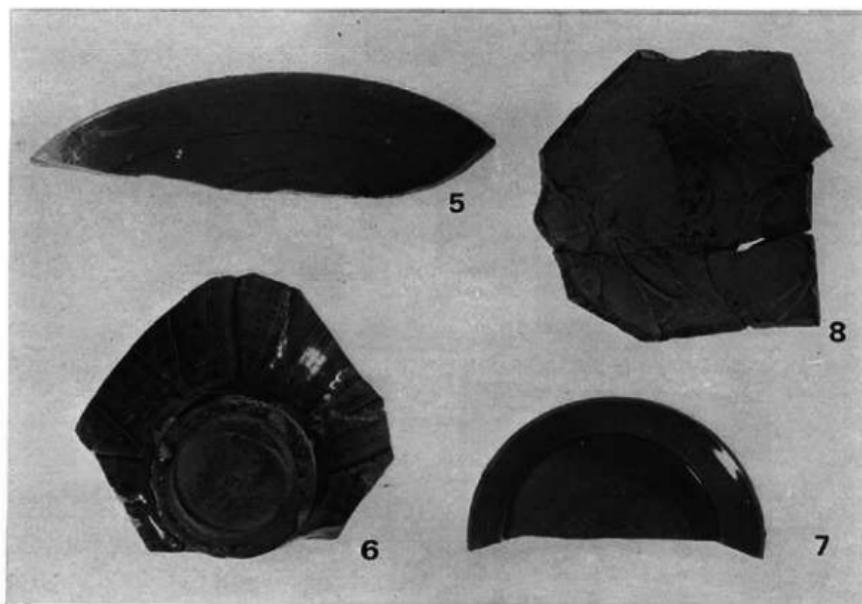

(2) 遺 墓 遺 跡 出 土 陶 磁 器 2



9



11



10



12

(1) 遠國遺跡出土陶磁器 3




13



14



15

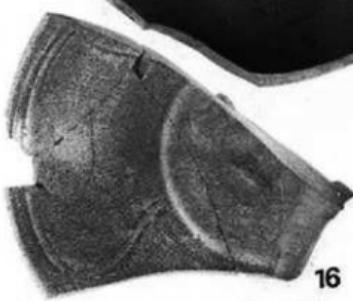

16

(2) 遠國遺跡出土陶磁器 4






—




—




32

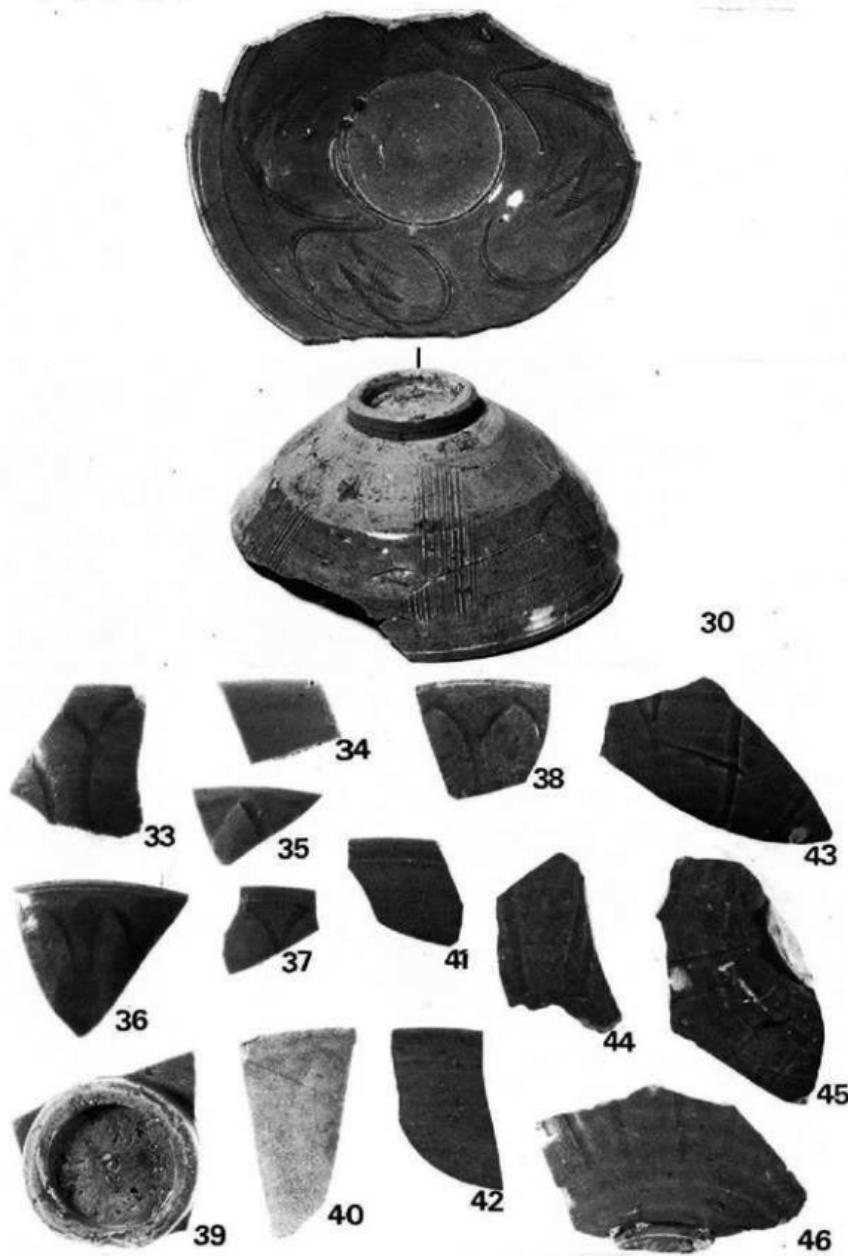

遺 墓 遺 踪 出 土 陶 壺 器 7

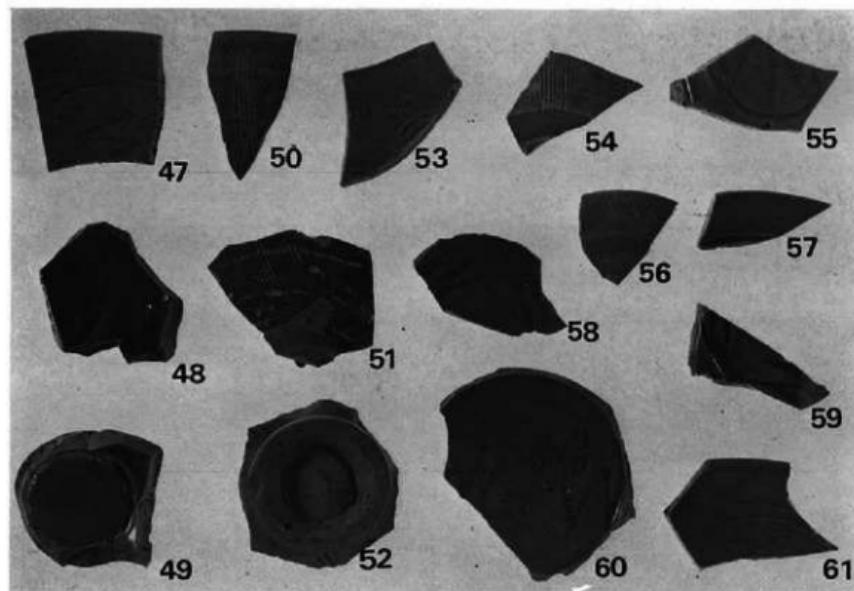

(1) 遺國遺跡出土陶磁器 8

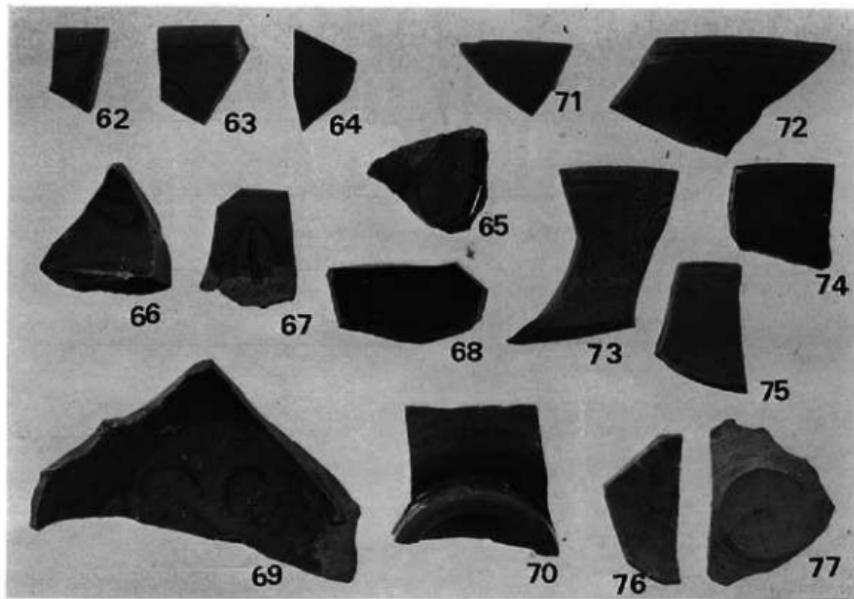


(2) 遺國遺跡出土陶磁器 9



28



78

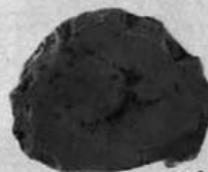


24



25



22

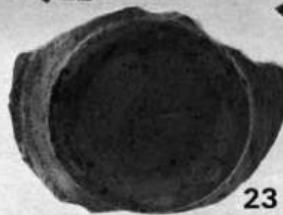

23



26



27



29




遺 墓 遺 跡 出 土 陶 磁 器 11




18




遺 蘭 遺 跡 出 土 陶 壺 器 12

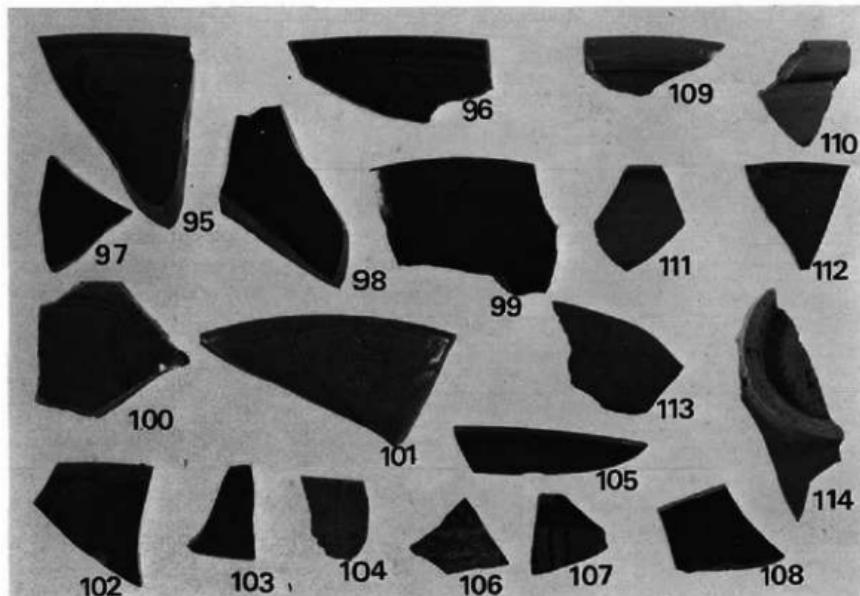


(1) 遠國遺跡出土陶磁器 13

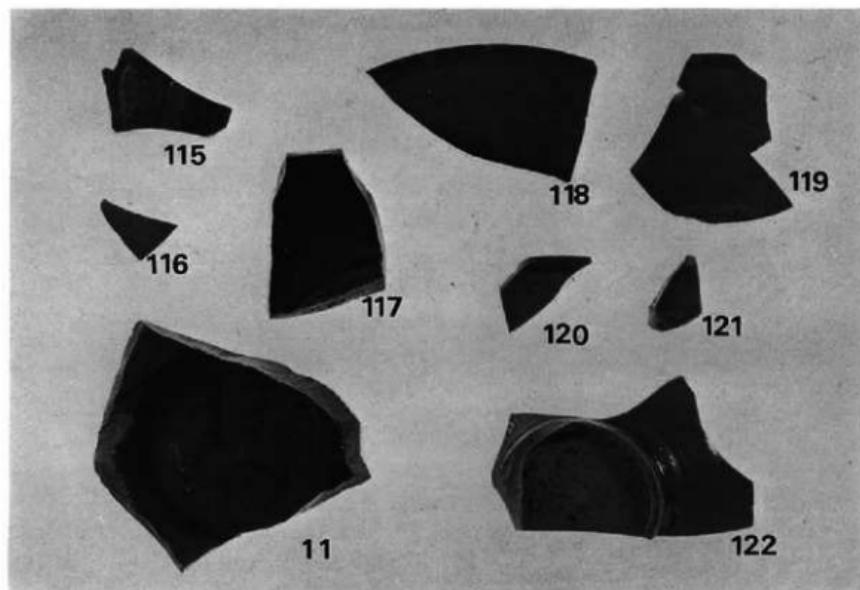


(2) 遠國遺跡出土陶磁器 14

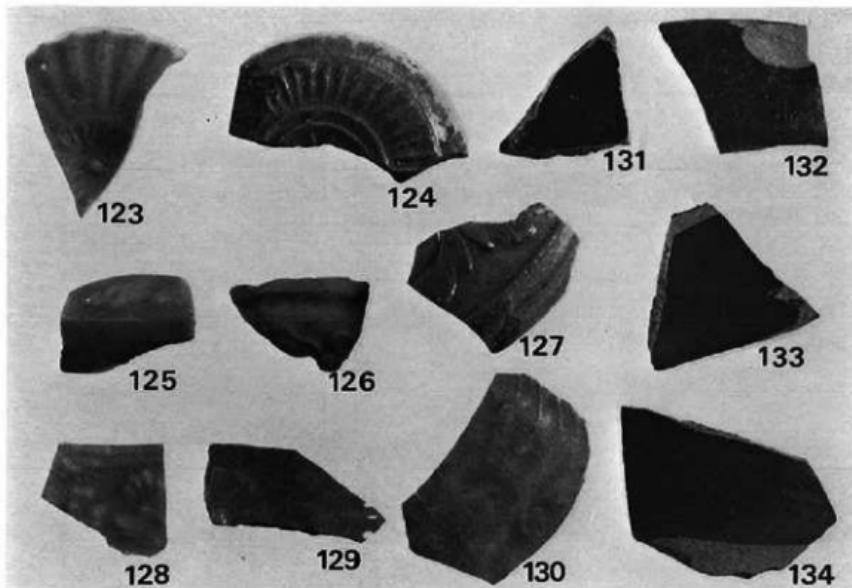


(1) 遺 跡 出 土 陶 壺 15

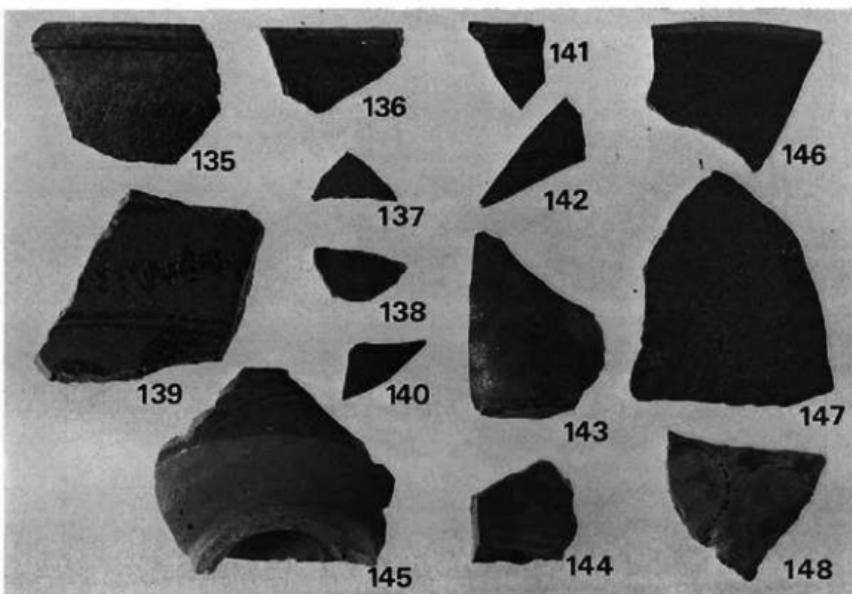

(2) 遺 跡 出 土 陶 壺 16

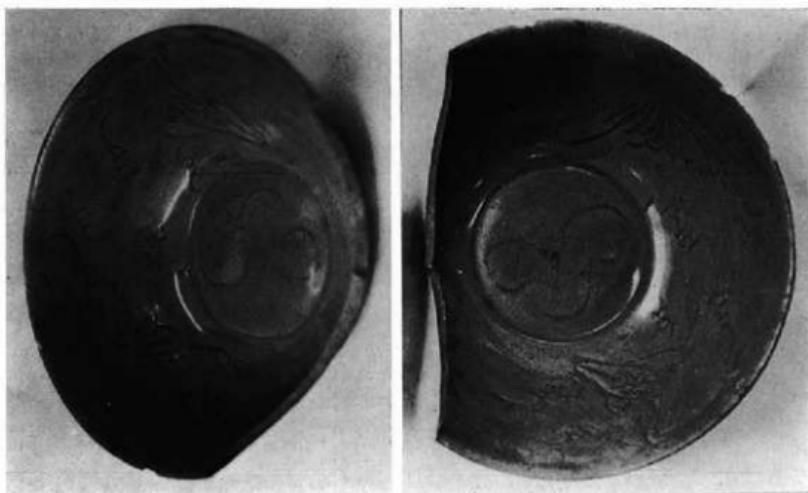


(1) 佐賀県神埼郡三川町日達村鶴脛古墳出土

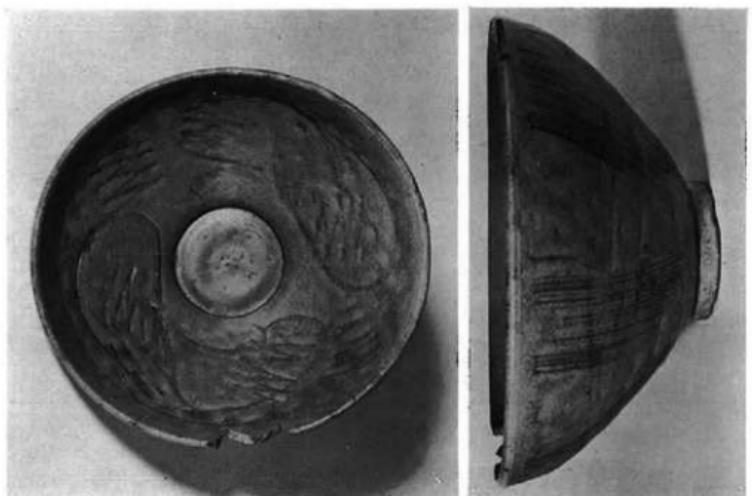

(2) 福岡市和白7号土塚古墳出土



佐賀県杵島郡江北町門前古墳出土

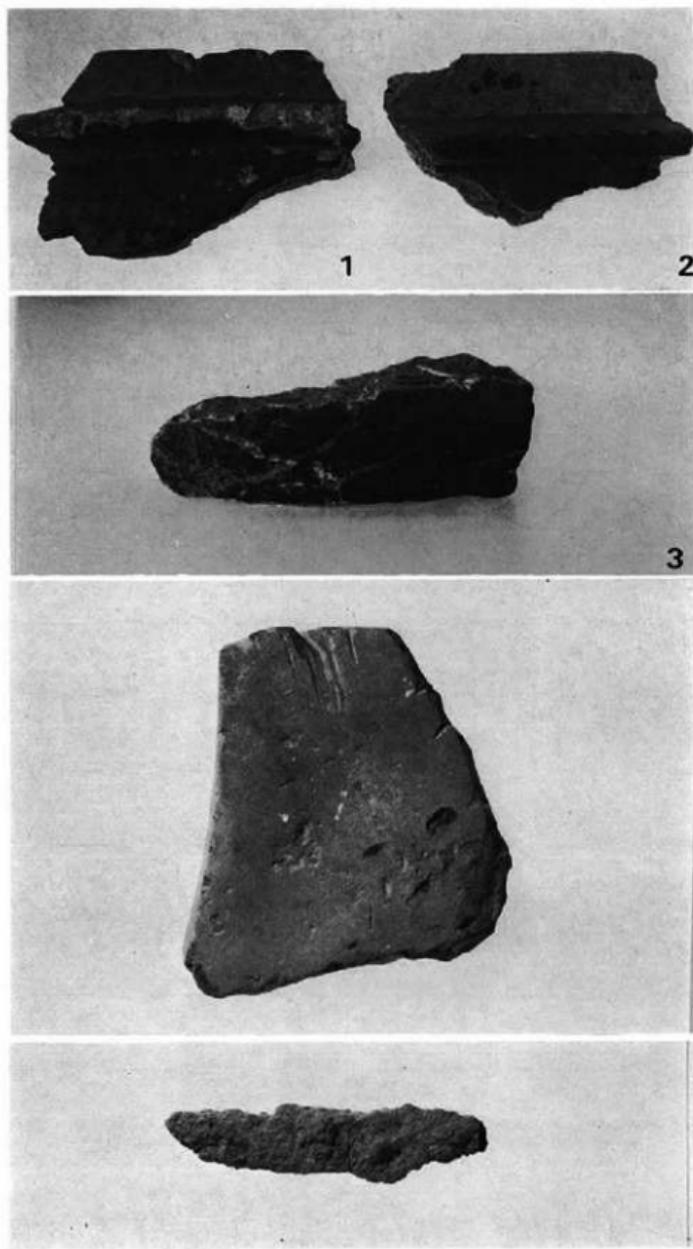

(上) 遺 墓 遺 跡
(中) 遺 墓 遺 跡
(下) 遺 墓 遺 跡

Ⅲ 茶臼山城跡の調査

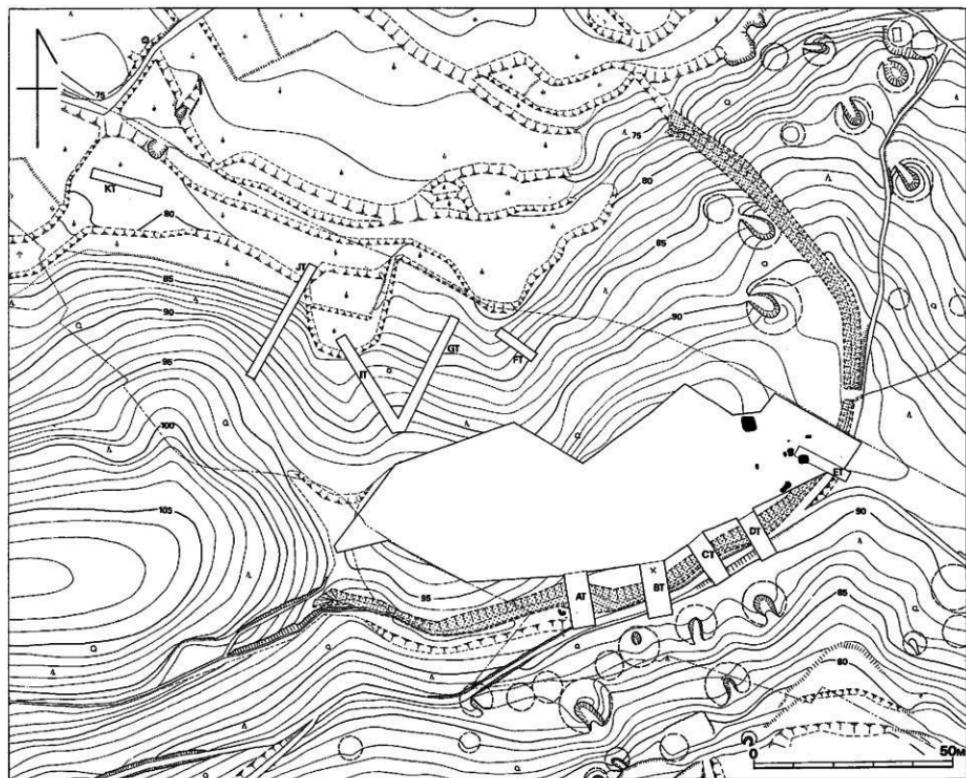


Fig. 20 茶臼山隧道・茶臼山道路全体図 (縮尺1/1,000)

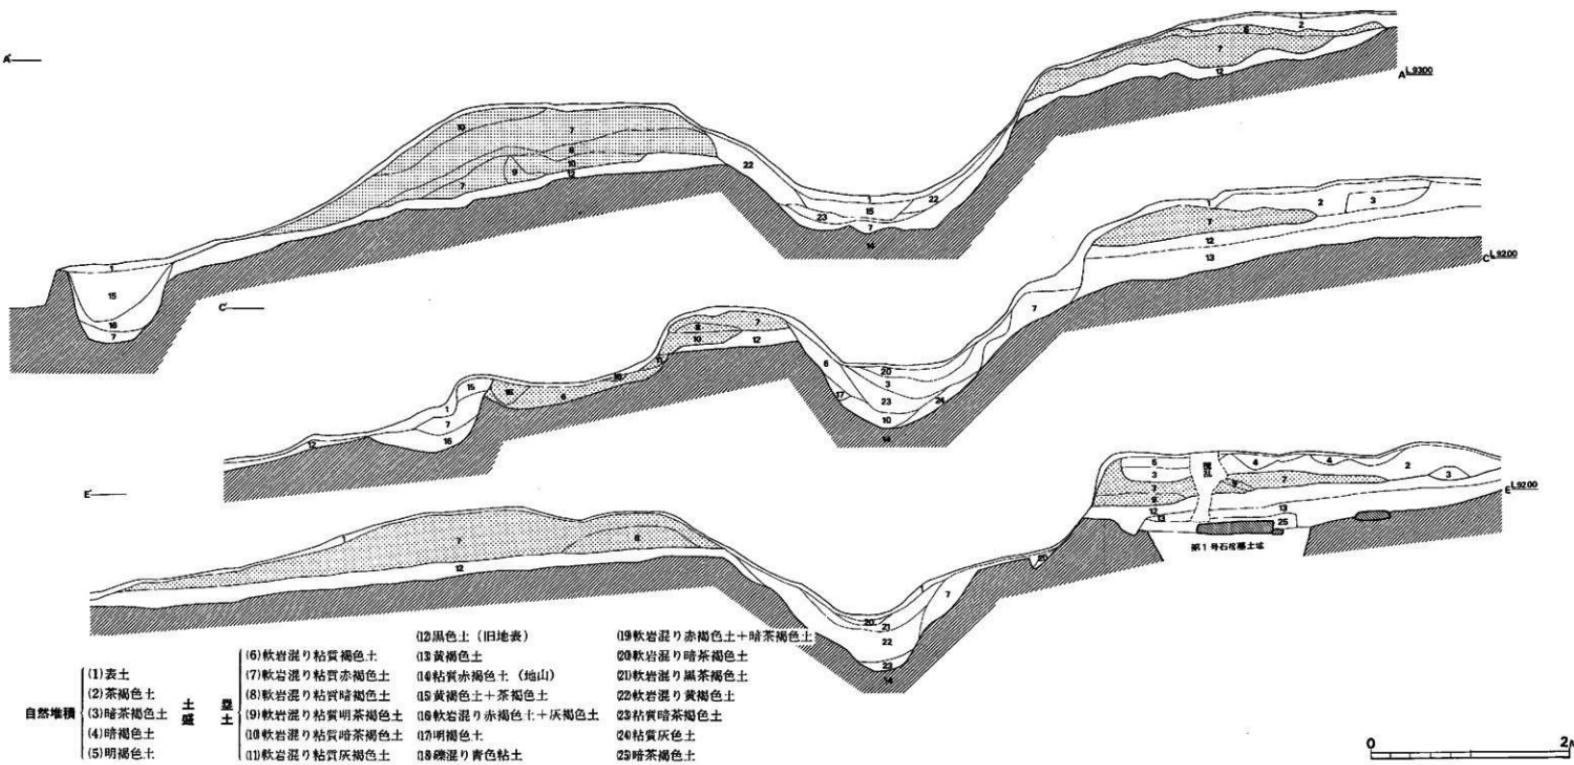


Fig. 30 茅臼山域跡A・C・Eトレントン土壌断面図(縮尺1/40)

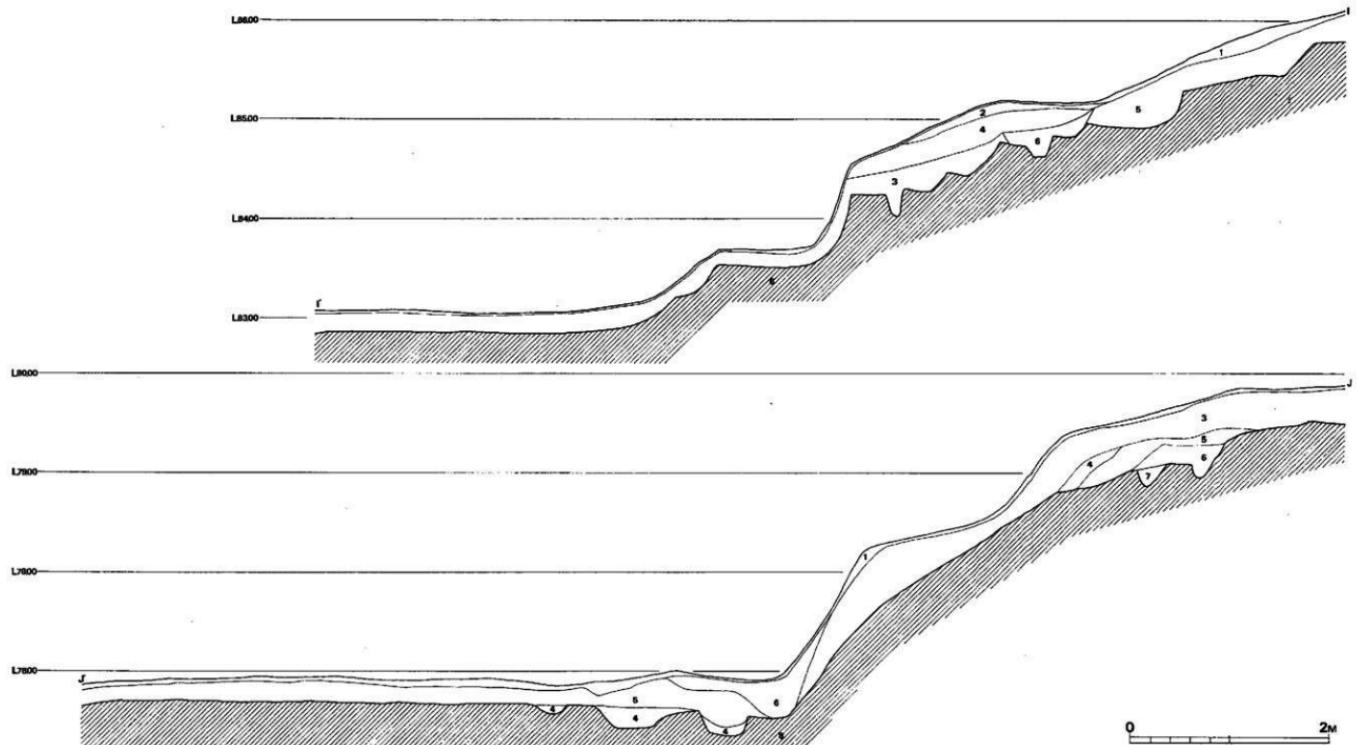


Fig. 31 茶臼山城跡H・I トレンチ土層断面図 (縮尺1/40)

III 茶臼山城跡の調査

1. 調査の経過

遺跡は鞍手郡若宮町大字山口に所在する。発掘調査は、昭和49年8月5日から昭和49年10月31日まで実施した。調査団は次の通りである。

| | | |
|-------|-------------|------|
| 調査担当者 | 福岡県教育庁文化課技師 | 栗原和彦 |
| | 同 | 酒井仁夫 |
| 調査補助員 | | 松村一良 |
| 直務担当者 | 福岡県教育庁文化課主事 | 山本文和 |
| | 嘱託 | 因将太 |

なお、調査にあたっては地元在住各位の協力があり、また現場実測、報告書作成に際しては伊東登英子の援助を受けた。

2. 調査の内容 (Fig. 29)

茶臼山城跡は若宮町大字山口にあり、若宮町所在の宮永城を主城とする宗像大宮司氏の出城の一つである。『大友家戦史』によれば、天文11年(1542年)、大友家の勇将戸次鐵連の率いる一万三千余の将兵によって落城の憂きめに至っている。分布調査時、茶臼山には斜面を垂直に切り落した崖や土壁、空濠が残っているのが観察された。

縦貫道は茶臼山(標高156.8m)から東北方向に延びる丘陵の基部を通過するため、丘陵基部に広がる平坦面について全面調査を実施した。また、この平坦面の南および東側を取り囲むように土壁、空濠が走っているため、それらに直交する5m×15mのトレンチを10m～15mの間隔で5本設定し、北側斜面についても5本のトレンチを設定して調査を実施した。土壁、空濠に囲まれた丘陵平坦地には城跡に関連する遺構の存在が考えられたが、調査の結果、若干のピットと表土層から須恵器、磁器片等が検出されたのみであった。土壁・空濠は一部で農道と重なるため、旧状を著しく失っているが、Aトレンチから西側部分が比較的旧状を保っているのが観察された。なお、Bトレンチでは藏骨器1基が、Eトレンチでは箱式石棺墓1基が検出された。Eトレンチ付近に弥生時代の住居跡、墳墓群が検出されたが、これらについては茶臼山遺跡の項で触ることにする。

土塁・空濠 (Fig.30-31, P.L. 35~38)

表面観察では、いずれも茶臼山から東北方向に延びる丘陵鞍部の尾根に近い南側斜面から構築されており、90mの等高線に沿って東進し、鞍部から約130m付近で弧を描きながら丘陵平坦部を横断している。さらに空濠は北側斜面を標高70m付近まで下っている。土塁・空濠に直交するように設定した5本のトレンチの土層断面図によれば、空濠を掘った際の上を外側に盛って土塁としている。比較的旧状を保っているAトレンチの土層断面図によると、土塁は旧地表土に盛土を行なっており、土塁の基底部幅は約4m、現存する盛土高は約80cmを測る。空濠は浅いU字形をなし、空濠の幅は約3m、深さは旧地表面から約80cmを測る。濠底のレベルはAトレンチからDトレンチに向って下り、再びEトレンチに向って若干上がる。空濠の内側にも若干の盛土が認められたが、後世の削平が著しく、旧状を保っていない。なお、土塁盛土下の旧表土層から糸切り底を有する土師器小皿が数点出土したが、土塁・空濠の築かれた年代を考える上で、上限を示す資料といえよう。

(松村)

3. 出土遺物 (Fig.32~34, P.L.39~44)

茶臼山城跡出土の土器・陶磁器類について茶臼山城跡は、小原古墳群をとり込んでいると考えるべきもので、古墳時代以外のものは、一応この城跡との関係あるものないものも含めて見ておくこととした。従って古墳群と関係のないものは、みなここに含まれることとなる。出土遺物は主に土器・陶磁器類で、量的にはごく少ないと土師器・黒色土器・須恵器・青白磁類などが出土している。

土師器 土師器は、いわゆる灯明皿の器形のものがある。Fig.32-1は口縁部を欠くもので、内面はナデつけられている。外面には、口縁に平行のナデがみられ芯線状の深いものもある。底部は糸切り底であり、糸切りをしたときの粘土のぼり出しが見られ台をつけたような感じを与えていた。茶褐色を呈し、胎土にはほとんど砂粒を含まない。焼きは良い。2も口縁の欠損したもので約底部3分の1の破片である。底径を復原すると1よりわずかに大きくなりそうだ。内面はナデつけ、外面は糸切りらしいが荒れがめだつ。淡赤褐色で、胎土に細砂粒をまじえる。焼きはわるい。3は6分の1ほどの破片で、全体をうかがうことはやや困難である。口縁のたちあがりは、Fig.32-3ほどとなろう。焼きが悪く内外面ともに手でさわれば剥落する。

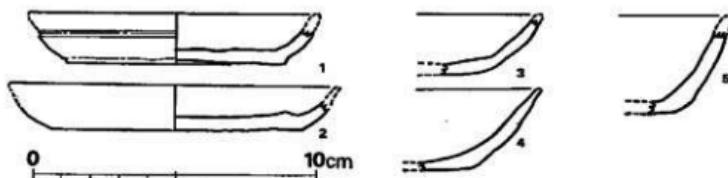


Fig. 32 茶臼山城跡出土土師器実測図 (縮尺1/4)

茶褐色を呈し、胎土に砂粒をまじえない。4は、口縁端部を残す小破片である。断面のみを図示したが、前三つの土器よりもやや大きくなろう。内外面ともによこナデで底部は糸切り痕跡を残している。茶褐色で、雲母を胎土に少量まじえている。焼きは良い。5はやや器肉の厚い土器である。3×5cmほどの破片のため断面のみを図示した。4に比較してやや急な立ちあがりをしめす。内外面ともに荒れがひどい。

黒色土器 Fig. 34-14は、黒色土器B類の土器片である。底部の一部分の破片であるが、土壌盛土中から発見されたものである。内外面とも黒色処理されていて、内面にはヘラ磨きの痕を残す。黒灰色で胎土に砂粒を含む。焼きは良い。

須恵器 Fig. 34-1は、須恵器の蓋である。埴山直上から出土している。口縁端部を欠くが全体的に形の整った感じを与え丁寧に丁寧にとりつけられている。整形は外面はヘラ削りのあと指で丁寧によこナデをしている。内面は中央部では横方向のナデつけ。口縁近くではよこナデ。外面は、黄味がかたっくすんだ灰色、内面は暗青灰色である。胎土に細かい砂粒を含む。奈良時代後期頃のものであろう。2, 3, 8の須恵器は、Bトレンドから一度出土したもので火葬骨を埋納していたものと思われるが、埋納後、一度掘り起こされた形跡があるので (Fig. 33) その時に骨は失われたものと思われる。出土状況から見て、3の高台付橈が古石のうえにすわっているので、これが動いていなかったとすれば、2は逆さに置かれていたと推定される。2は、口縁から肩中位にかけて約5分の1を失うが全体の形を知るうえで影響はない。やや外反ぎみの短い口縁であり、肩はやや、なで肩となっている。肩胴部外面は荒い櫛状の横目が輻轆により走る。内面は、丁寧によこナデされているが、肩部と底部のやや上で接合されたらしいことが断面にうかがえる。高台は、割合に高く、端部で外反りを見せて古い形を残している。内外面とも、ややくすんだ青灰色を呈し、焼きはよいほうである。胎土には1mm前後の細かい砂粒をまじえている。この土器は、柳ヶ谷の火葬墓の藏骨器よりやや肩註¹がなで肩となり、西谷火葬墓2号墓の藏骨器よりは肩部の張りがややつ註²

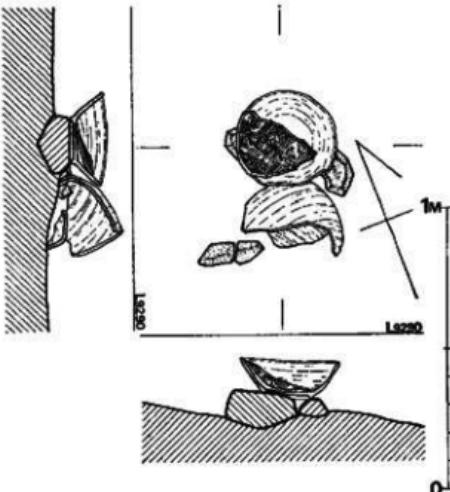


Fig. 33 茶臼山城跡藏骨器出土状況図 (縮尺1/20)

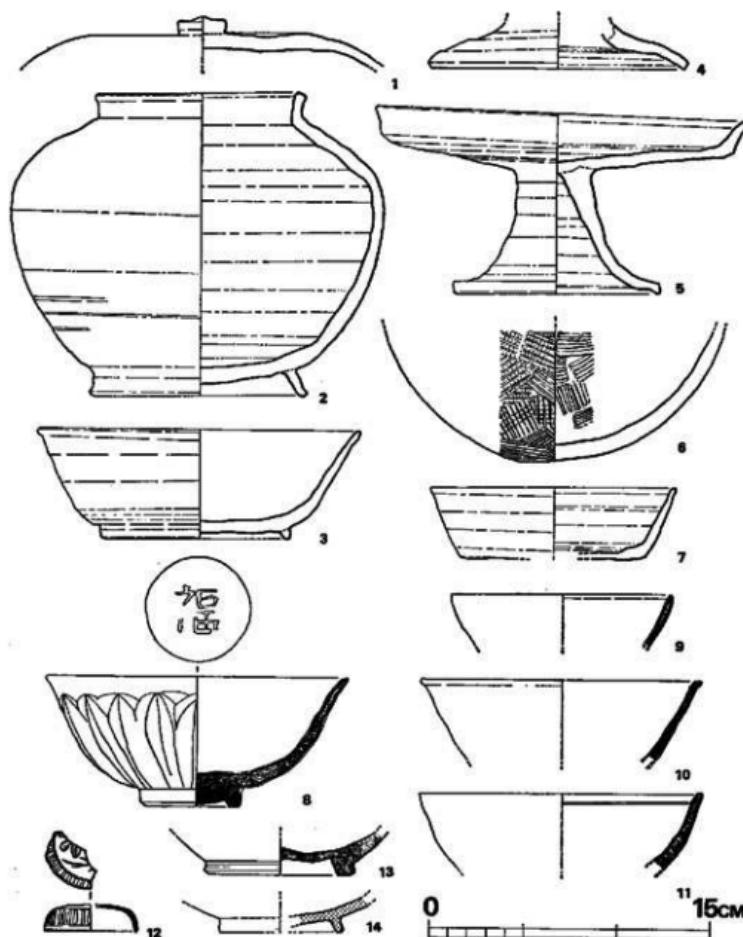


Fig. 34 茶臼山城跡出土土器実測図 (縮尺34)

よく、また、器のつくりもよいようなので、形式的に単純に考えてこの両者の間にとらえたい。奈良時代後半の時期における。3は高台付の碗である。口縁の一部を欠損しているだけではほぼ完形である。口縁はやや厚手の底部から丸味をつけながら立ちあがり、口縁端部でややつよく外反りする。高台は、貼りつけで丸く低い。内外面ともに丁寧になでつけられている。

底部外面には、板目方向の叩打痕を残す。全体に暗灰色を呈し、胎土に細砂粒をまじえる。2の蓋として考えられるので奈良時代後半の時期における。6も3に重なって発見された窯の底部で内外面ともに、荒い叩打痕を残している。4は蓋または窯の脚部の破片である。降灰釉が外面にかかっているので、口縁端とは考えられない。やや内彫ぎみの張りのある曲線を示し、端部内外面はよこナデである。内面接合部に近い部分にヘラ削りを残す。表面には降灰がかぶり黄褐色になっている部分と黒くつやのある部分とある。内面は黄褐色で焼きは良い。胎土には細砂粒を含む。古墳時代後半のものである。5の高杯は、杯部が皿の器形を呈するもので、これにラッパ状の脚部をとりつけている。3分の1ほどの破片を失っているが、全体の器形はうかがえる。杯部の口縁はやや外反ぎみに立ちあがるが短くて丸い。内外面ともよこなでされている。杯部内底面はナデつけ。外底面はヘラ削りの痕をそのまま残している。脚部は、接合部に粘土を盛ってしっかりととりつけ、それを大きく開かせて安定させている。内外面とも丁寧なナデで仕上げられている。暗灰色を呈し、胎土に細砂粒がまじる。奈良時代後半のもの。7は杯の破片で全体の4分の1ほどの破片である。器内の薄い底部から、口縁は直線的に外反し、端部でやや外反りを見せる。内外面ともよこナデ、外底面にヘラ削りを残す。灰色で焼きも良い。胎土に細砂粒をまじえる。奈良時代後半のものである。

青磁・白磁類 遠國遺跡出土の青磁・白磁について詳細に解説がなされているので、ここでは、これに従っておくだけとしたい。Fig.34-8は、〔碗A群〕として報告されたもので内底面に「福」の刺印がうたれ、外面に篋で鏡蓮弁をつくっている。くすんだ緑色の釉が高台までかけられている。生地は、灰色を呈し焼きもよい。11もこの系統の口縁の破片である。内外面ともに無文様である。赤紫色の生地に濁った暗緑色の釉が全面にかかっている。〔碗A群〕としては、この外にPL.41-16・17、PL.42-15などがある。

8は〔碗B群〕の青磁片である。薄緑色の釉がかけられていて買入がみられる。この破片外面には備状の文様が施文されている。同類のものには、PL.42-19などがあり、内外面ともに施文されたものにはPL.42-18・20・21がある。

PL.43-22~26は〔碗C群〕に関する青磁片である。樹と籠とで蓮華文を施している。内外面全体に樹によって連続する蓮華唐草文を施している。釉は、薄青緑色を呈し、底部高台内側までかけられたものがある。12は影青の合子の蓋の破片である。口縁を菊瓣に作り、天井部に草花文を配しているが、草花文の全体を知り得ない。釉は青白色にあがるがやや濁っている。型押文様のレリーフの高い部分は、釉のかかりが薄く茶褐色になっている。10は口縁部が鋭く水平におわる碗の破片である。亀井分類の白磁のIにあたる。釉は白濁しているが口縁の特徴をよく残している。PL.40-28・29・30は、亀井分類の白磁のIIにあたる玉縁口縁で黄白色の釉で内面および外面上部にかけられている。底部の破片では高台の削り出しが浅くあいまいである。12は、国産の陶器で肥前系統と亀井氏の教示があった。底部を深く削り込ん

■ 茶臼山城跡の調査



Fig. 36 茶臼山城跡出土古
鏡拓影図（縮尺34）

で高台を作り、内面中央がやや盛りあがっている。釉は薄い黄緑色で内面から外面上半にかけて施されている。生地は淡茶褐色で硬い。内面に重ね焼きの痕が残る。PL.44-32は、小形の皿の器形となるものと思われる。底部はアゲ底で露体のままである。

内外面ともに白濁した釉が施されて貰入がある。

その他の遺物 (Fig.35, PL.52-9)

開元通宝一枚の出土がある。藏骨器に関連したものか。

出土遺物を概観して見た場合、奈良時代後半期の須恵器の一群と、12世紀以降の糸切り底の土師器・青白磁類の一群とに大きく分かれる。奈良時代後半期の須恵器の一群のうち、Fig.34-2・3・8は藏骨器として使用されたものと考えてまちがいはない。

開元通宝・高杯・杯・蓋などは、追拂に伴ったものではないが、都地原・柳ヶ谷墳墓などからも藏骨器の出土が見られるので「和名抄」の十市郷との関係において一つの問題を提起した資料と言えよう。また、糸切り底の土師器と青白磁類などの一群は、12~14世紀におけるものであるが、築城の時期を示唆していると言えようか。

(栗原)

註1 上野精志 「柳ヶ谷墳墓」「九州縦貫自動車道関係埋蔵文化財調査報告書」福岡県教育委員会 (19
77)

「くらてのむかし その3」『墳墓』 福岡県教育委員会 (1976)

註2 渡辺正氣・宮小路賀宏 「追拂・遺物の概要」「西谷火葬墓群」久留米市教育委員会 (1971)

4. 小 結

茶臼山城跡の範囲については、どのように考えるべきであろうか。「戦史」の文章では宮永櫛本城の前進基地的な感じをうけ、見坂峠の首根の防衛拠点として尾園城とともに比較的重要な城砦であったようだ。標高156mの山頂部を本陣的なものとすれば縦貫道の通過した丘陵上の平坦部は、前線基地的なもので土塁・空濠をめぐらす必要があったのではないか。また里古墳群、小原古墳群は、山口川の河川改修（昭和の20年代）の際、多量の石材を横穴式石室から抜取って使用したといわれるが、青白磁片が小原古墳群の周辺および石室抜取り穴から出土していること、一部、土壘の下に入る土壇墓群（「九州自動車縦貫道関係埋蔵文化財調査報告書」）一小原古墳群）にも青白磁片が伴っていたことを合せて考えると、古墳も防備拠点の1つとして利用されたとも想定され、土壇墓も天文11年の合戦の時のものとは言えないまでも殺された侍達の墓かとの想定も出来る。つまり、茶臼山城跡の範囲は茶臼山の山頂から北東に張り出す丘陵一帯と考えてよいのではなかろうか。

空濠・土塁は平行して城の西側里の集落から東に登り、丘陵頂部東側で縦貫道を横断するように南に折れますが、空濠のなかを歩いて里の集落と丘陵上の平坦部と出入が出来ることも尾園城跡との連絡を考えるときに興味深いものがある。土壘は、空濠を掘ったときの廃土を積みあげただけの簡単なものだ。現状では、土壘としての役割を果たし得ないが、発掘調査によって空濠内の廃土を残存土壘（高い部分で1m）上に盛り上げて考えた場合、一定の役割を果たし得たのだろう。このように設置された空濠・土壘のありかたは、都市原から宮田方面への備へであり、尾園城とのつながりから見坂峠への備へともなったであろう。丘陵中央の縦貫道が通過する平坦面では、まとまりをもつような遺構は発見出来なかった。が、後章で、茶臼山遺跡として報告する北半部での遺構の残りかた、蔵骨器を出土した東の部分のありかたを考えるとき、この丘陵の頂上部の1m以上をなにかの目的で削平したものと思われた。

城内とえた部分からの青白磁片や土師器・黒色土器は、城砦としてこの場所が使われだした時期（12～13世紀）を示すものであろう。宗像氏が鞍手の地に自領を拡大していくのもほゞこの頃からと考えてよいだろう。「戦史」にいう合戦の時期について、文献のうえと遺物のうえとからも証明することが出来なかったのは残念なことであった。戦国の世に鞍手地方の人々が、自分達の意志とは無関係に戦乱に巻きこまれざるを得なかった状況を「戦史」は伝えている。「戦史」にまつという女性が登場し、大友側の美談として飾られている部分があるが、農民の苦悩を証したものである。茶臼山城跡は、その合戦の一舞台であった。

「時に天文11年壬寅閏4月27日の夜半落城し後の世に残る千草の秋の色。昔を慕ふ女郎花・桔梗・芍薬年毎に昔語りの例なり。」
(栗原・松村)

P L A T E S

茶 白 山 城 跡



茶臼山城跡・茶臼山遺跡航児写真（東北から）



(1) 茶臼山城跡航空写真(東より)



(2) 茶臼山城跡空撮部航空写真(西より)



茶臼山城跡土塁空濠部発掘前の状況(東から)



(1) 茶臼山城跡Aトレンチ西壁土質断面（東から）



(2) 茶臼山城跡Eトレンチ西壁土質断面（東から）



(1) 茶臼山城跡Cトレンチ西壁土削断面（東から）



(2) 茶臼山城跡Bトレンチ内蔵骨器出土状況（西から）



1



2



5



4



3



7



8




11




10



12

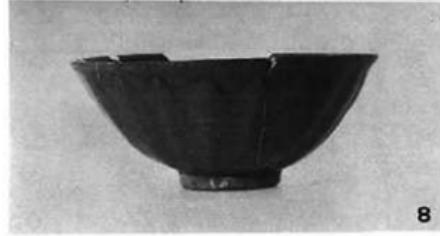


8

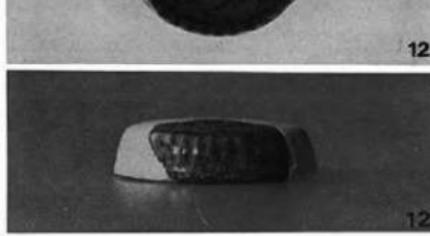


12


茶臼山城跡出土遺物の主要なもの

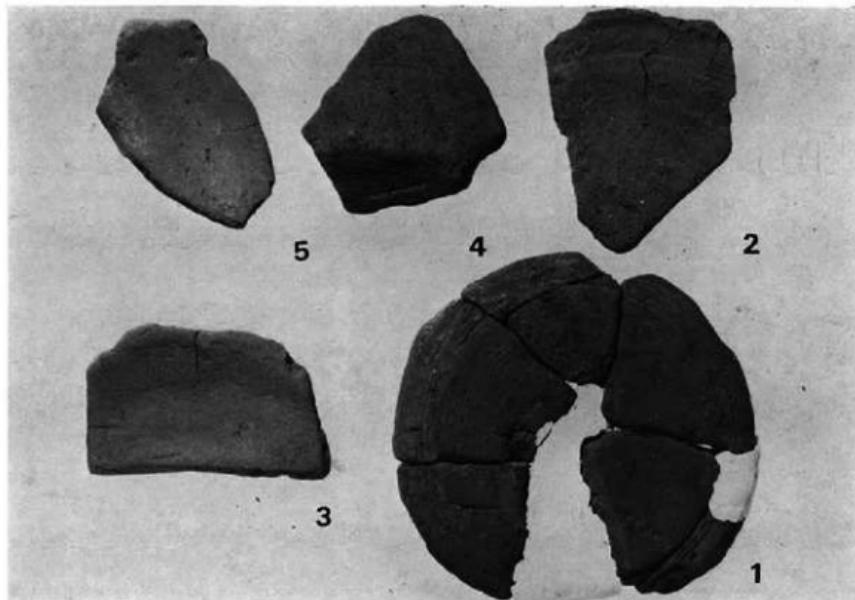


(1) 茶白山城跡出土土師器

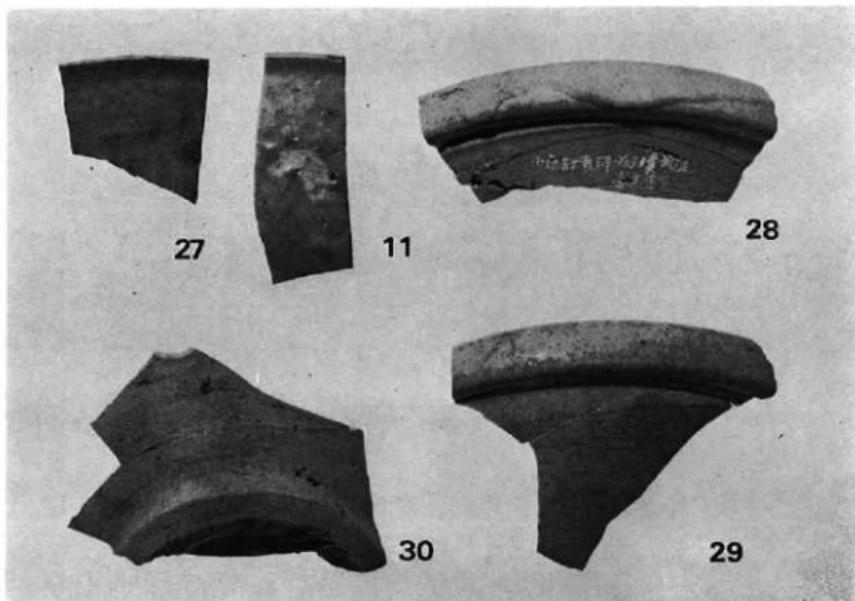


(2) 茶白山城跡出土白磁碗

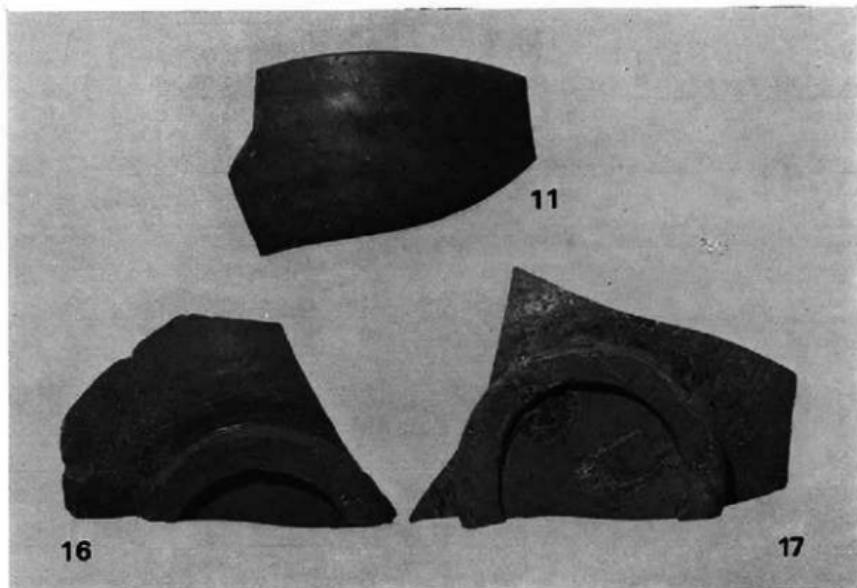


(1) 茶臼山城跡出土青磁碗A類（外面）

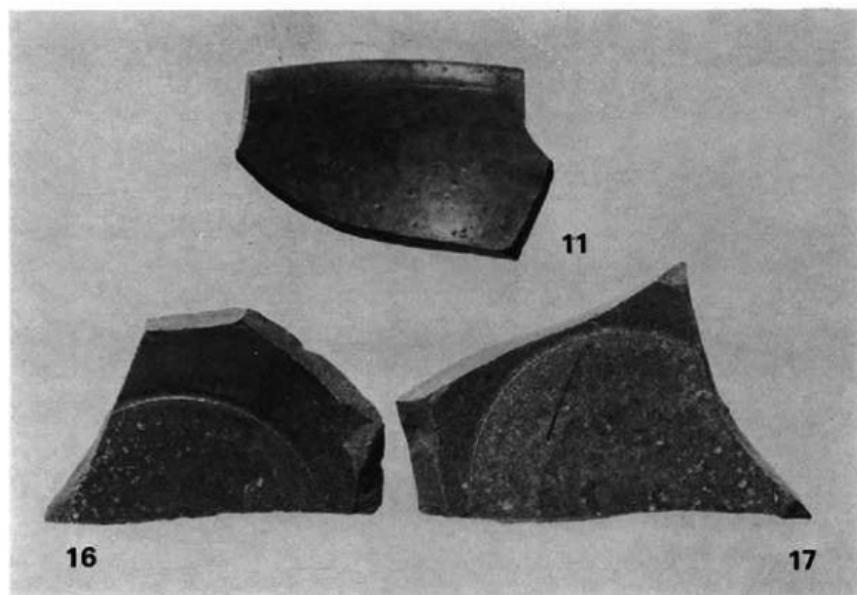


(2) 茶臼山城跡出土青磁碗A類（内面）

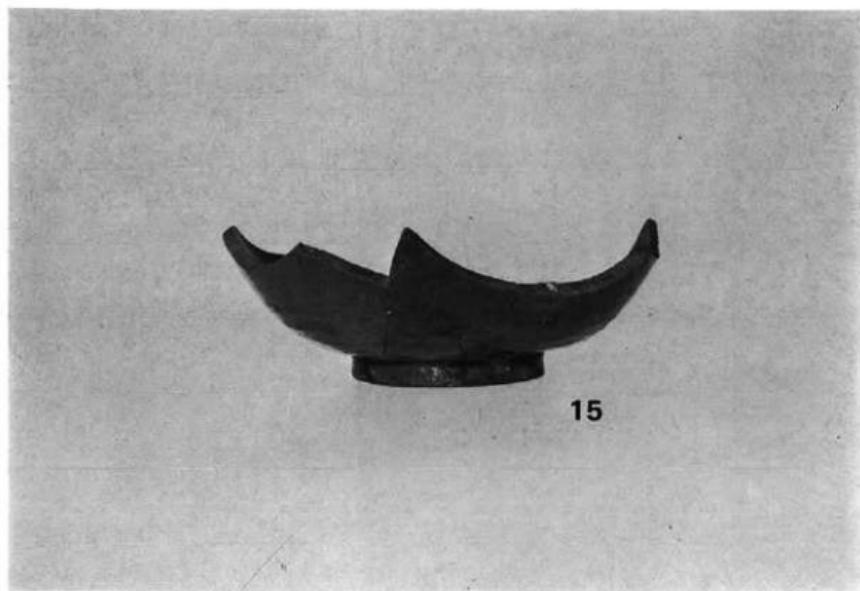


(1) 茶臼山城跡出土青磁碗A類

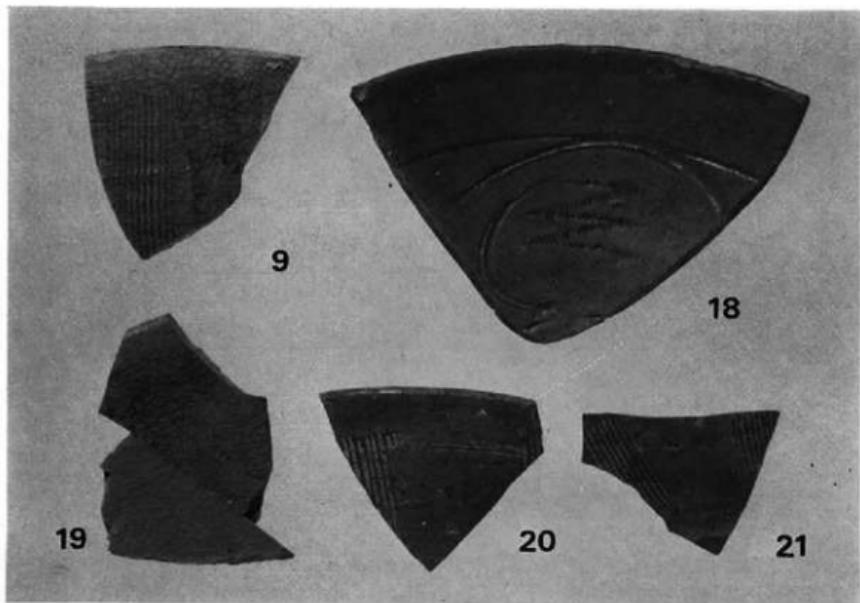


(2) 茶臼山城跡出土青磁碗B類

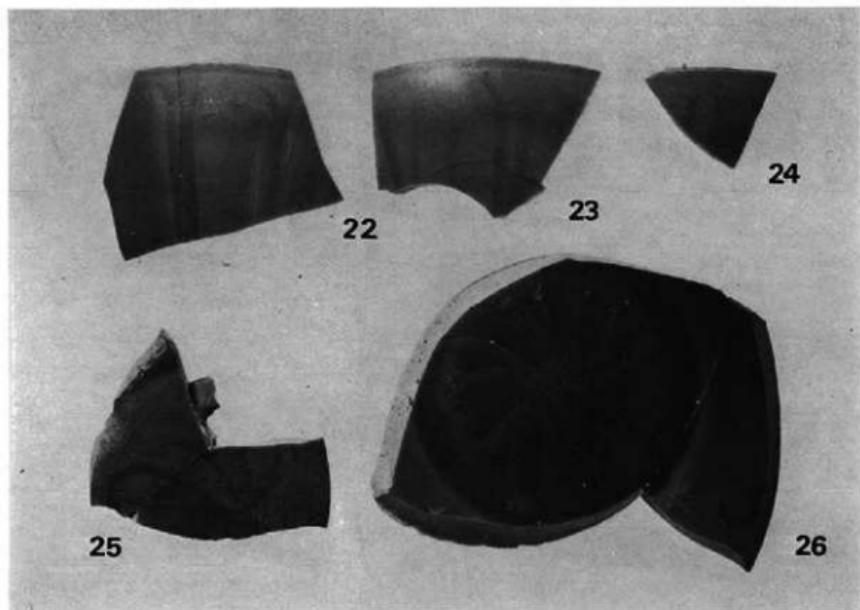


(1) 茶臼山城跡出土青磁碗C類 (22~24は外面25・26は内面)

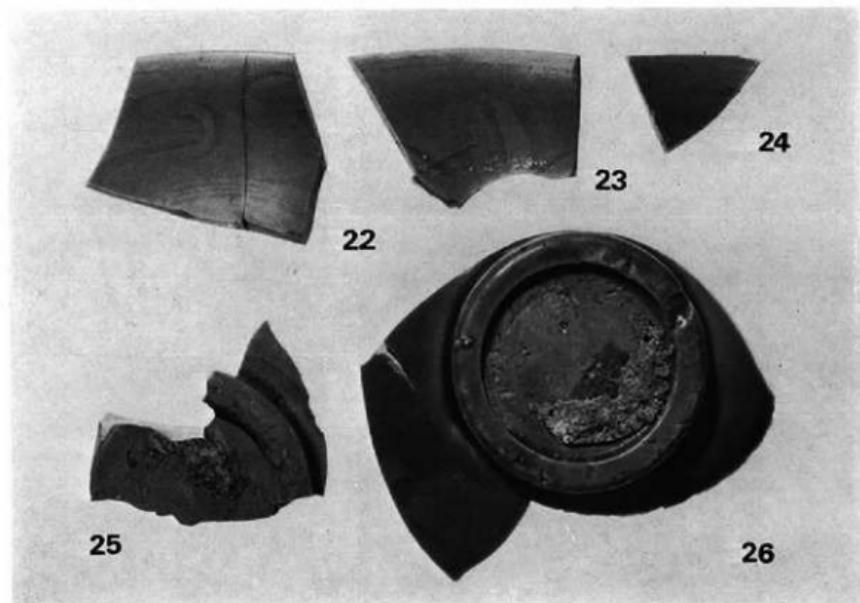

(2) 茶臼山城跡出土青磁碗C類 (22~24は内面25・26は外面)

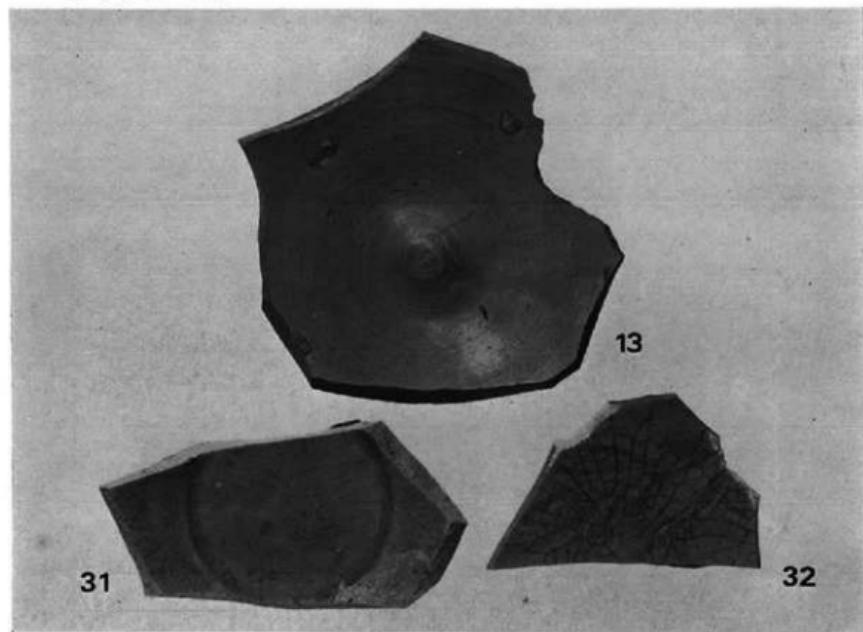

(1) 茶臼山城跡出土青磁碗B類（31）と国産陶器（13・32）の内面

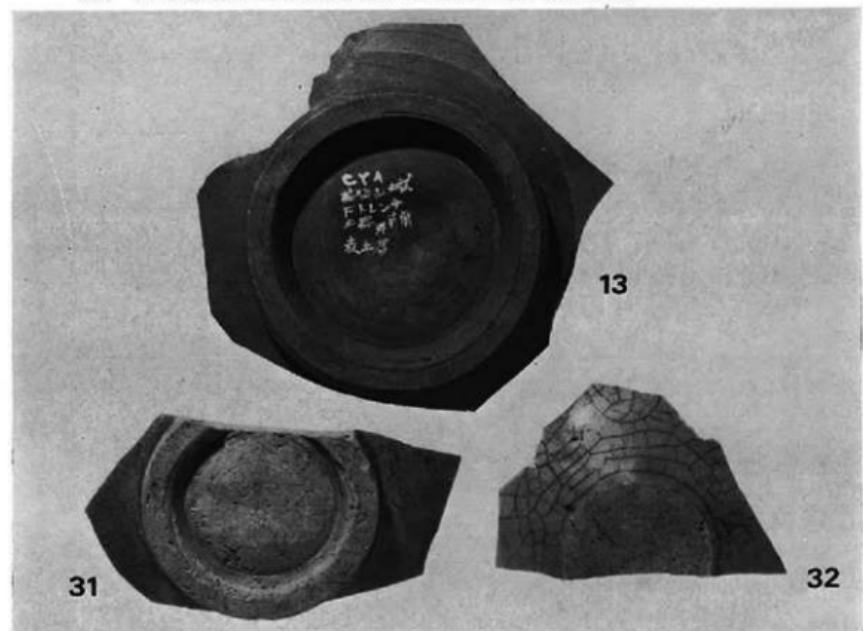

(2) 茶臼山城跡出土青磁碗B類（31）と国産陶器（13・32）の外面

IV 茶臼山遺跡の調査

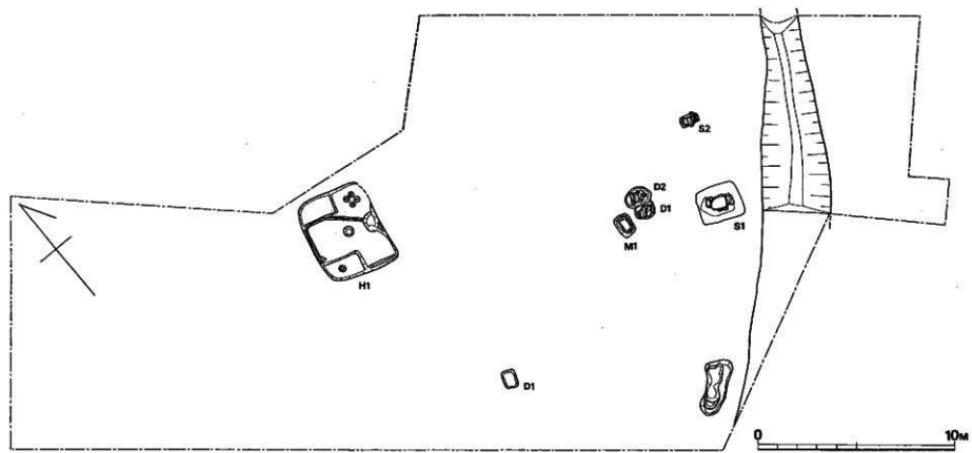


Fig. 36 茶臼山遺跡遺構配置圖(縮尺1/200)

IV 茶臼山遺跡の調査

1. 調査の経過

本遺跡は茶臼山城跡の調査の際、縦貫道道路敷内を横断する土壘、空塹に設定したEトレンドにおいて箱式石棺墓1基が検出されたことが遺跡発見の端緒となったものである。発掘調査は、茶臼山城跡の調査と併行して、1974年（昭和49年）9月20日から10月21日まで実施した。

調査団は次の通りである。

| | | |
|-------|-------------|------|
| 調査担当者 | 福岡県教育庁文化課技師 | 栗原和彦 |
| | 同 | 酒井仁夫 |
| 調査補助員 | 松村一良 | |
| 庶務担当者 | 福岡県教育庁文化課主事 | 山本文和 |
| | 嘱託 | 因将太 |

なお、調査にあたっては地元在住各位の協力があり、実測には高田一弘、伊東登美子の援助を受けた。

2. 調査の内容

茶臼山遺跡は、鞍手郡若宮町大字山口字小原にあり、犬鳴山系の三坂峠東方より発する山口川の右岸、茶臼山（標高156.8m）から東北に延びる丘陵の端部に近い尾根平坦地に位置し、標高約90m、北側水田面よりの比高約20mを測る。まず、箱式石棺墓が検出されたEトレンドを中心に関連に拡張した結果、さらに箱式石棺墓1基、石蓋土壙墓2基、木棺墓1基、土壙墓1基、土塙1箇所、住居跡1軒が検出された。

遺構と遺物 (Fig.36~47)

第1号住居跡 (Fig.37, PL.45)

丘陵尾根上に位置し、主軸方位N-13°-Eを測る。平面プランは長辺4.3m、短辺3.4mの隅丸長方形を呈し、西壁にやや剥張りが認められる。壁高は西壁で最大値30cmを測るが、緩傾斜のため東北のコーナーは検出できなかった。西壁の両コーナーには長方形を呈する削出しのベット状遺構が附設されている。住居跡中央の円形ピットは、火熱をうけて内部が固くしまっており、焼土、炭化材などの堆積が顕著に認められたことから炉跡と推定される。東壁中央に

は不整三角形を呈する削出しの階段状造構が附設されている。西壁直下の周溝底のレベルは東壁に接する梢円形ピットに向って緩傾斜となる。梢円形ピットの埋土は非常に堅くしまっており、土器細片、炭化材などを多量に含む。また、軟岩を多量に含む粘質土（地山）を床面としているので、全体に堅く踏み固められているが、特に階段状造構周辺の床面が堅緻である。住居跡の出入口を想定させる。

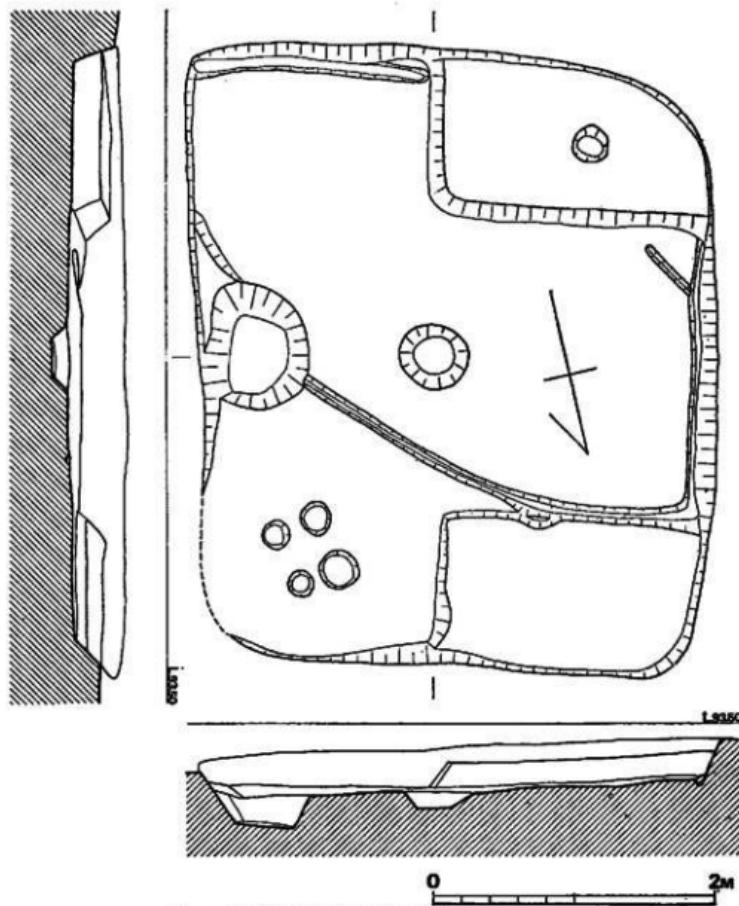


Fig. 37 茶臼山遺跡第1号住居跡実測図（縮尺1/40）

住居内より他に数箇所のピットが検出されたが、いずれも明確に柱穴と確認できるものではない。

遺物は、弥生式土器約20個体分が出土したが、そのほとんどが住居跡北側部分の床面から集中して検出された。また、住居跡東南コーナーより砂岩製砥石2点が出土したが、不注意により、取上げ前に紛失した。

遺 物

壺形土器 (Fig. 38-1・2・11, PL. 46)

1は扁球形の胴部にほぼ垂直に立上がる頸部がつき、頸部の最大径をなす部分で曲折して平底に達する。器壁は全般に薄手である。口頸部内面には指圧成形の痕跡を残しており、外面は横ナデを施すが、胴曲折部は刷毛目で仕上げている。胎土には多量の砂粒を含むが、焼成は良く、灰黄褐色を呈する。口縁部径9.0cm、胴部最大径15.7cm、器高19.5cmを測る。2は二重口縁をなす壺形土器の口縁部である。口唇部はわずかに外側に引伸している。外面は横ナデ調整後、粗い刷毛目を施す。比較的精選された良質の胎土を用いており、内外面ともに灰黄褐色、一部黒色を呈する。焼成は良好である。11は胴上半部を欠失する。胴中央部に刻目をもつ1条の突帯をめぐらす。胴部内外面ともに横ナデ調整であるが、突帯直下には粗い刷毛目を施す。底部は平底の痕跡を有するが、むしろ丸底に近い。2と胎土、色調、焼成が類似しており、同一個体の可能性がある。

壺形土器 (Fig. 38-4~10・12, PL. 46)

いずれも「く」の字口縁をなす壺形土器である。4は短く外反する口縁部をもち、肩張りの胴が接続するものと考えられる。口頸部内面に指圧成形の痕跡を残す。内外面ともに粗い刷毛目で仕上げている。焼成は良い。全般に薄手である。5は内外面ともに刷毛目を施す。6は横ナデ調整で仕上げており、外面に煤が付着している。7は復元口縁部径(復元値)24.0cmを測る。胴張りが著しい。口頸部以下に煤が付着している。8は頸部から真直ぐ外反する口縁部を有し、胴はほとんど張ることなく、全体に細長い器形を呈する。底部は平底状をなすが丸底に近い。内面は頸部から胴下部にかけて刷毛目を施したのち、ナデ調整で仕上げている。外面は器面の荒れが著しい。胎土は粗い砂粒を含み、焼成は不良である。9は大形の壺形土器で、胴下部以下を欠失する。真直ぐ外反する口縁部に肩の張らない胴部が続く。最大径は胴中央部にあり、26.8cmを測る。頸部以下内外面には刷毛目を施しており、外面には煤が付着している。胎土に多量の砂粒を含むが、焼成が良く、黄褐色を呈する。10はわずかに外反する口縁部にやや胴張りのある胴部がつく。最大径は胴中央よりやや下位にある。口唇部には面をとっており、口縁部内外面に横ナデ調整で、また頸部以下内外面に刷毛目調整で仕上げている。色調は外面は褐色、内面は淡褐色を呈する。胴下半部内外面に煤が付着している。胎土に多量の砂粒を含むが、焼成は良好である。器面の荒れが著しい。12は壺形土器の底部と考えられる。底部

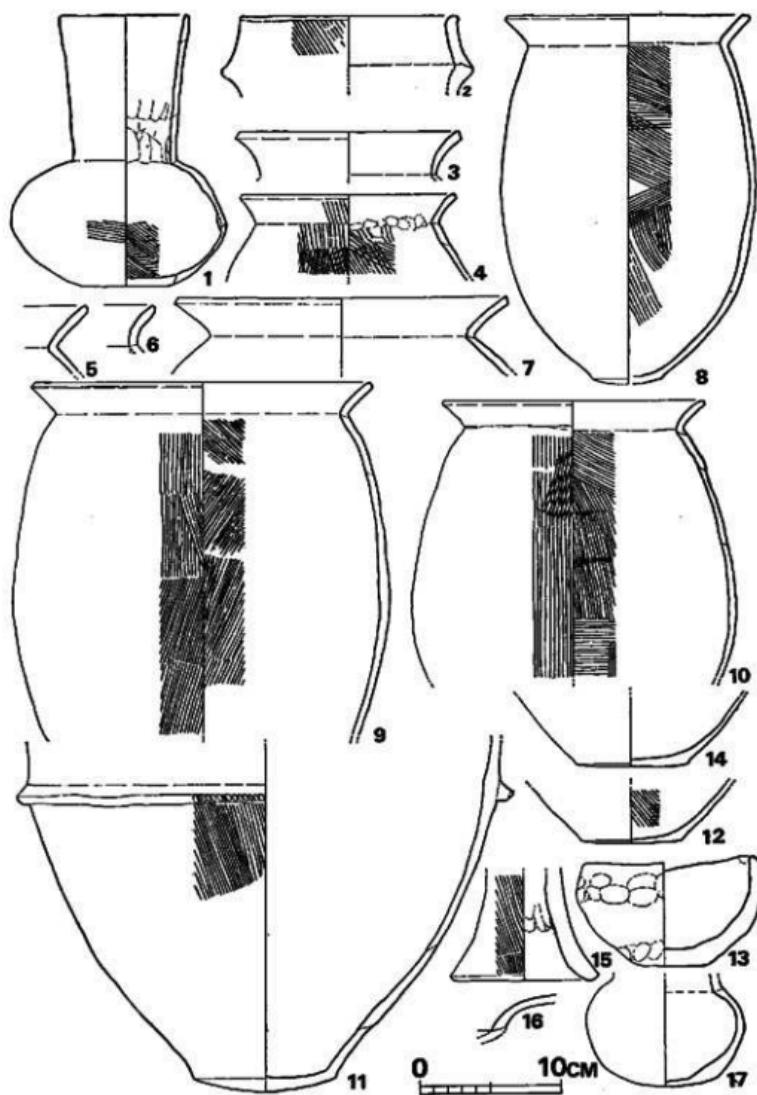


Fig. 36 茶臼山道路出土土器実測図(縮尺1/4)

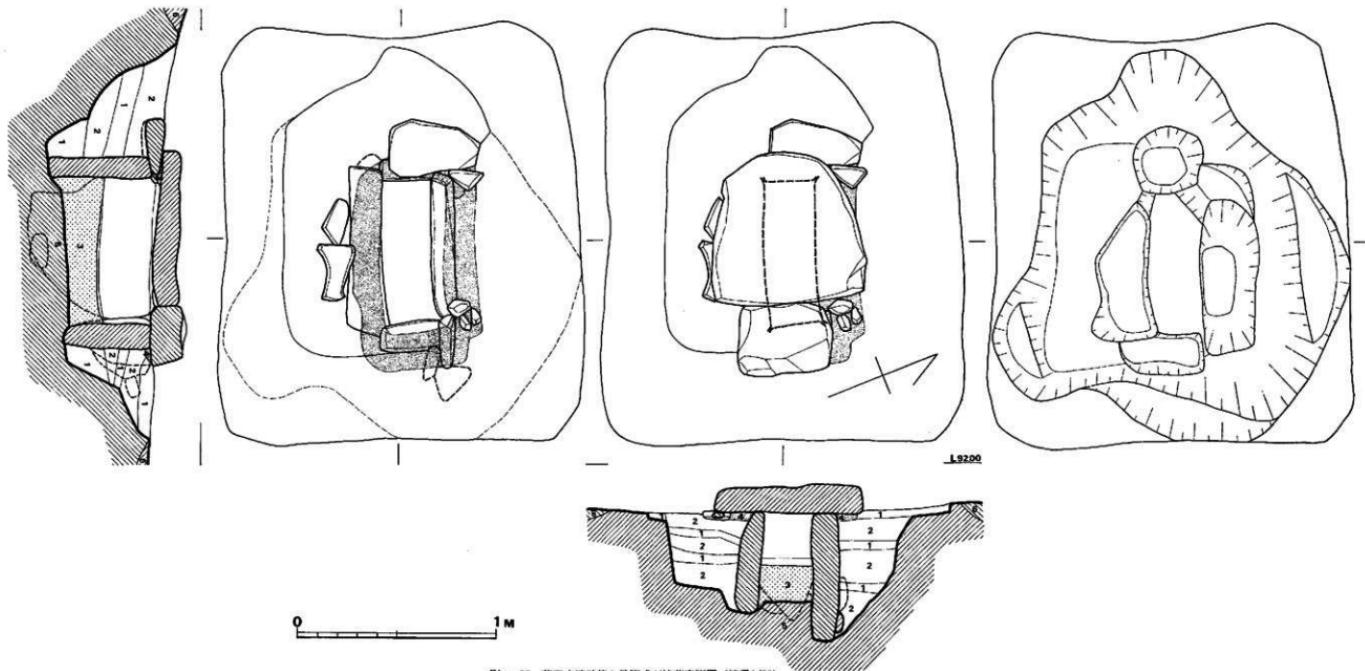


Fig. 39 茶臼山清墓第1号箱式石棺墓平面图 (缩尺1/20)

は平底をなすが若干脹らむ。内面は刷毛目で調整され、外面はナデ調整によって仕上げている。器壁は全般に薄手で、灰茶褐色を呈し、焼成は良い。

塊形土器 (Fig.38-13, P L.52)

13は手捏ねの塊形土器である。内外面ともに指圧成形の痕跡が顕著に残る。器壁は厚く、口縁部も不揃いである。底部は平底をなす。暗赤褐色を有し、胎土に多量の砂粒を含むが、焼成は良い。口縁部径12.6cm、器高7.8cmを測る。

なお、図示していないが、他に脚部に孔を穿った高壺形土器片、器台形土器片が出土している。

住居跡の時期は出土した土器により弥生時代後期終末に比定できよう。

第1号箱式石棺墓 (Fig.40, P L.47-48)

本墓は石材に安山岩の板材を用いた小形の箱式石棺墓である。墓塙は、軟岩混り黄褐色土層(地山)面に方形の平面プランを呈する赤褐色粘質土(地山)に掘り込まれている。遺構検出時には方形を呈する赤褐色粘質土を掘り方理土と考えたが、調査の結果、実際の掘り方はひとまわり小さい不整長方形を呈することが判明した。墓塙底にはさらに四周壁に沿って各々1箇所ずつピットを掘り込んでいる。棺身には10cm～15cmの肉厚な板石を両側壁、両小口に各々一枚用いている。

棺内法は長さ72cm、幅25cm、深さ25～29cmで、棺床は西から東へ緩やかに傾斜する。主軸方位はN-71°-Wを測る。棺床は墓塙底に黄褐色粘質土を版築状に突き詰めており、1.5cm程の厚さに10数枚剥ぎ取られるのが観察された。

棺内には酸化鉄と推測される赤色顔料が四壁、棺床全面にわたって塗布されており、蓋石も棺内だけ付着している。

蓋石は大小2枚の板石が使用されているが、棺身の上縁を揃えるため、西側小口板の上に1枚の板石を挿入して、さらに蓋石と棺身との間隙を青色粘土によって丁寧な目詰りを行なっている。棺内には上砂の流入はほとんどなく、棺内に埋葬遺体、副葬品等は認められなかった。本墓の被葬者は、棺の内法から乳児と推測される。なお、棺身と墓塙掘り方との間に赤褐色粘質土と暗褐色土混り灰茶褐色土が交互に堅く突き詰められており、赤褐色粘質土層から弥生式土器片が出土した。本石棺墓の築造年代を知るうえで、上眼を示すものとして重要である。

弥生式土器 (Fig.38-3) 3は塊形土器の口縁部で、器壁を増しながら外反する。口縁部には面をとり、内外面ともに横ナデ調整である。茶褐色を有し、焼成は良好である。

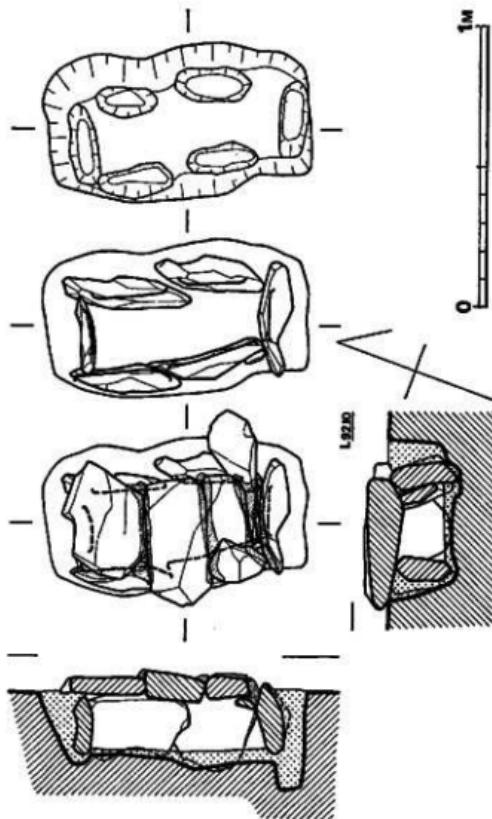


Fig. 40 茶臼山遺跡2号箱式石室構造圖 (縮尺1/20)

第2号箱式石棺墓 (Fig. 41, PL. 49)

基底は長軸約95cm、短軸約54cmの隅丸長方形を呈し、壁はほぼ垂直に掘り込まれている。基底には両側壁に沿って各々2箇所、両小口に沿って各々1箇所の長楕円形ピットを掘り込んでいる。棺身は不整形の扁平な安山岩の河原石を用いて、両側壁に各々2枚、小口に各々1枚を配して組み立てている。一方の小口板は両側板によって嵌入し、他方の小口板は両側板の外に出る形式である。棺底には、墓底が平坦でないために薄く黄褐色土がほぼ水平に張られている。棺内法は長さ64cm、幅は北側小口壁下で27cm、南側小口壁下で21cm、深さは約19cmを測る。蓋石には安山岩の板石を3枚用い、蓋石と棺身との隙間を安山岩の塊石で塞ぎ、さらに灰青粘土によって蓋石間に丁寧な目張りを行なっている。棺内に土砂の流込みはなく、埋葬遺体、副葬品等は検出されなかった。本石棺墓の被葬者は、内法から頭部を北に向かた乳児で、仰臥伸展葬と考えられる。

第1号石蓋土塙墓 (Fig. 39, PL. 50・51)

第2号石蓋土塙墓によって一段目の掘込みを切られており、時間的には第2号石蓋土塙墓より先行するものである。

基底は二段に掘り込まれている。一段目の掘込みはほぼ東西に長軸のある長楕円形プランを呈し、上端長さ101cm、現存幅76cm、底面長さ96cm、幅66cm、深さ3cm～10cmを有する。

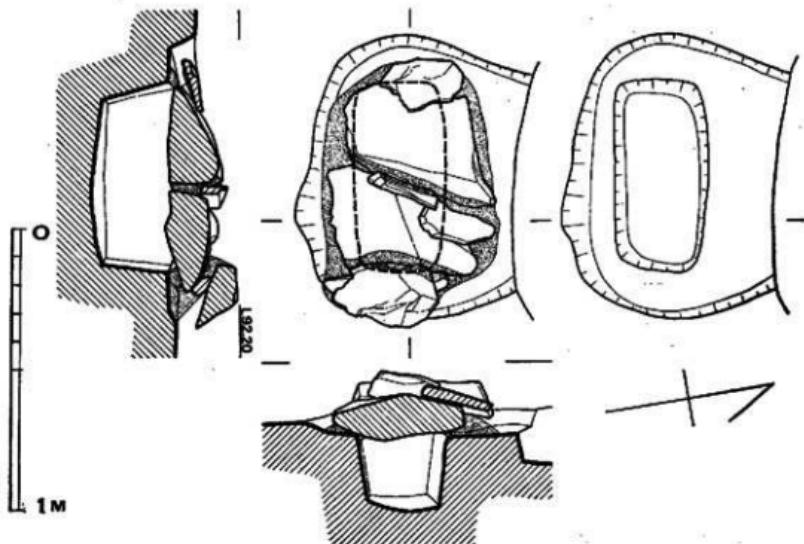


Fig. 41 茶臼山遺跡第1号石蓋土塙墓実測図 (縮尺1/20)

二段目の掘込みは一段目の掘込みの中央よりやや南寄りに掘られている。平面プランは隅丸長方形を呈し、四壁はほぼ垂直に掘込まれ、床面はゆるやかにカーブする。いわゆる箱型塙と称されているものに相当する。主軸方位N-81°-W、上端長さ68cm、幅28cm~34cm、底面長さ60cm、幅26cm、深さ26cmを測る。

石蓋は二段目掘込み面上に置かれており、石蓋部長さ82cm、最大幅58cmを測る。石蓋石材には玄武岩系安山岩の肉厚な割石を2枚用い、土壙と蓋石、蓋石と蓋石の隙間を4枚の安山岩の板石で塞いだのち、灰青色粘土によって丁寧な目張りを行なっている。石蓋下面には黄褐色土が床面まで充満しており、蓋石のズレもなく、粘土による目張りも完全であることから土砂の流入は考えられず、遺体埋葬時における意識的な埋土と考えられる。

床面全面にわたって厚さ約1cmの褐色有機質土が認められたが、埋葬遺体は検出し得ず、副葬品も皆無であった。

本基の被葬者は、墓壙の規模、形状から乳児の、西に頭部を向けた仰臥伸展葬と考えられる。

第2号石蓋土壙墓 (Fig. 42, P.L. 50・51)

第1号石蓋土壙墓の一段目の掘込みを切って作られている。

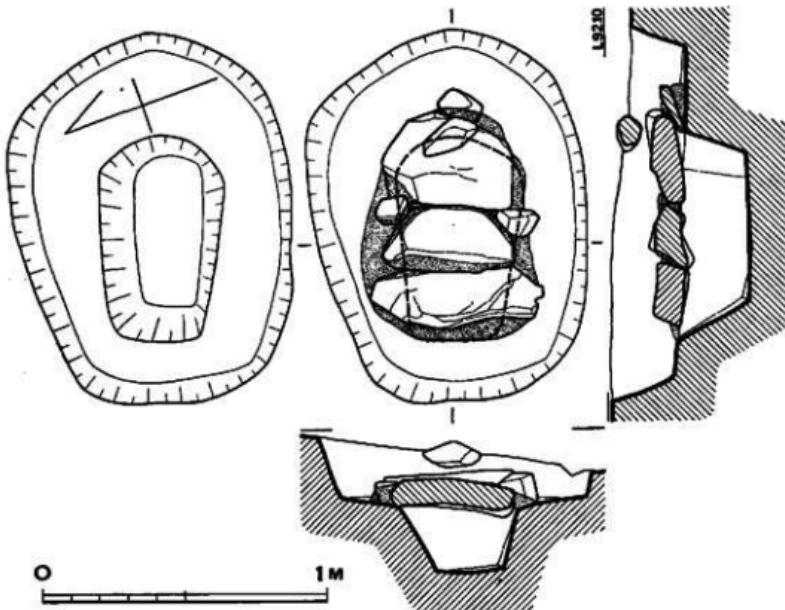


Fig. 42 茶臼山遺跡第2号石蓋土壙墓実測図 (縮尺1/20)

墓底は二段に掘込まれている。一段目の掘込みはほぼ東西に長軸のある長楕円形プランを呈し、両端、側面もカーブをとりつつ掘込まれ、上端長さ132cm、幅95cm、底面長さ119cm、幅84cm、深さ23cmを測る。

二段目の掘込みは一段目の掘込みのほぼ中央に掘られており、主軸方位N-70°-Wを測る。平面プランは不整な圓丸長方形を呈し、両端、側面とも傾斜をもつ、いわゆる舟形壙といわれるものに相当する。上端長さ72cm、幅42cm、底面長さ51cm、幅23cm、二段目の掘込み面よりの深さ24cmを測る。

石蓋は二段目掘込み面に置かれており、石蓋部長さ85cm、最大幅62cmを測る。石材として玄武岩系安山岩の肉厚な板石を三枚用いており、墓底と蓋石との隙間を同じく安山岩の塊石を三個用いて塞ぎ、さらに灰青色粘土によって蓋石間に丁寧な目張りを行なっている。

石蓋下面には黄褐色土が床面まで充満しており、蓋石のズレもなく、粘土による目張りも完全であることから土砂の流入は考えられず、第1号石蓋土墳墓と同様に遺体埋葬時における意識的な埋土と考えられる。また床面直上には褐色の有機質土の薄い層が認められたが埋葬遺体は検出し得なかった。副葬品は認められない。

本墓は、墓底の規模形状から成人埋葬を推定するには無理があり、乳児の、頭部を東に向けた仰臥伸展葬と考えられる。

第1号木棺墓 (Fig. 43. P.L.50)

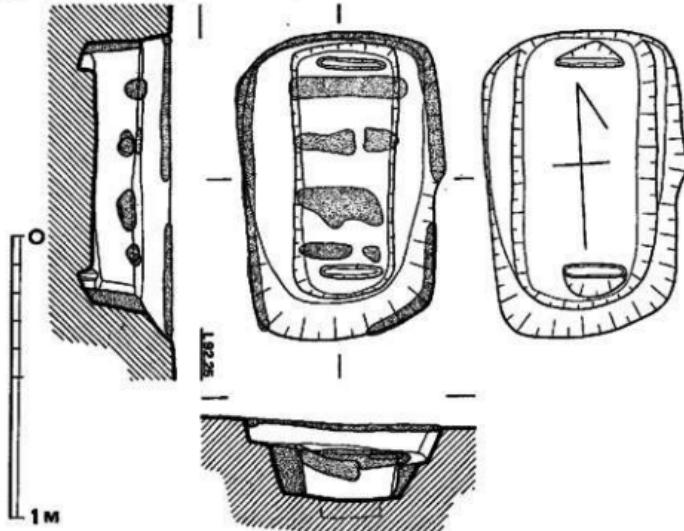


Fig. 43 茶臼山遺跡第1号木棺墓実測図 (縮尺1/20)

2基の石蓋土壙墓の西方に僅かに離れて埋置されている。主軸方位は、石蓋土壙墓、箱式石棺墓群のそれとほぼ直交し、丘陵尾根稜線上に直交する。

墓壙は周丸長方形プランを呈し、南側短辺が緩やかにカーブしながら掘込まれているが、他の三辺はほぼ垂直に掘込まれている。長辺110cm、短辺68cmを測る。一部二段掘りである。

墓壙の上縁にはほぼ全周に渡って灰青色粘土の帯が認められる。

約10cm程掘下げた面で土層の変化があり、茶褐色粘質土層に暗褐色の長方形プランが検出され、長方形プランの長軸に直交する4本の灰青色粘土帯が検出された。

墓壙底には両短辺に沿って22cm×3cmの溝があらわれた。これによると、棺内法は70cm×21cm、深さ16cmで、木棺形式は小口板が両側板の内側に入る形式で、本墓に使用された木板の厚さは小口溝から推定して3cm以下である。主軸方位N-2°50'-Eを測る。

棺の蓋は土壙内の長方形プラン面上に4条の粘土帯が認められ、さらに長方形プラン内の埋土のしまりが墓壙内の他の埋土よりやわらかいことから、おそらく、棺の主軸に直交するように、幅約18cmの木板を5枚用いて蓋として、さらに木蓋間を粘土によって目張りしたものと推定される。また墓壙上縁に粘土帯がめぐっており、墓壙内の埋土のしまりが比較的ないことから、おそらく、墓壙上にも木蓋を被せ、粘土により目張りを行なったものと推定されるが、棺蓋と違って墓壙蓋は一枚板であった可能性が強い。

なお、埋葬遺体は遺存せず、副葬品は検出されなかった。本墓の被葬者は、木棺の規模、形状から乳児の、北に頭を向けた仰臥伸腰葬と考えられる。

第1号土壙墓 (Fig. 44)

第1号木棺墓の西南方向約9mに埋置されている。墓壙は長方形の平面プランを呈し、主軸方位はN-18°-Eを測る。耕作により墓壙の上部は削平されている。長軸85cm、短軸55cm、深さ約10cmを測る。墓壙内には褐色土が充満しており、灰青色粘土塊が三箇所に認められた。埋

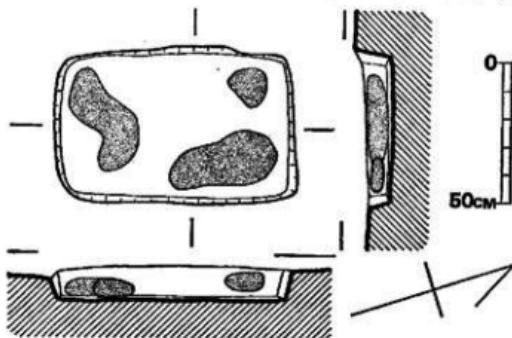


Fig. 44 茶臼山遺跡第1号土壙墓実測図 (縮尺1/20)

葬遺体、副葬品等は検出されなかった。

第1号土壙 (Fig. 45)

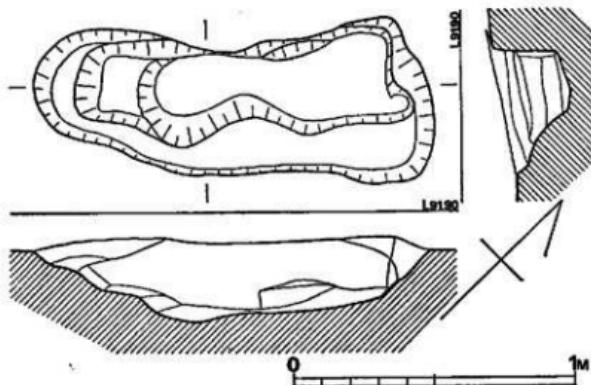


Fig. 45 茶臼山遺跡第1号土壙実測図 (縮尺1/20)

墳基群の南西約7mの距離に離れて位置する。平面および断面との形状が極めて不整形を呈しており、墳墓に面するのに積極的な理由がみあたらないので、一応土壙として取り扱った。平面形は不整圓丸長方形を呈する。主軸方位はN-47°-Eを測る。南側小口壁は三段に掘り込まれておらず、床面は南側小口壁に向って緩やかに傾斜する。

その他の遺物

茶臼山遺跡の南側斜面一帯から土師器、石鎚、石庖丁未製品等が出土したが、いずれも遺構に伴なうものではなく、遊離したものであった。

土師器 (Fig. 38-16・17, PL. 52)

18はEトレンチ土塁盛土中に含まれていたものである。二重口縁壺形土器の口縁部で大きく外反する。外面には粗い刷毛目を施す。色調は灰黄褐色を有し、焼成は良好である。17はCトレンチ土塁盛土内よりの出土である。口縁部を欠失する。内外面ともに器面の荒れが著しい。底部内面に指頭圧痕を残す。灰黄褐色を呈し、胎土は精製されているが、焼成は悪い。

石鎚 (Fig. 46, PL. 52-8)

無基式で黒色墨環石を素材とする。形態は二等辺三角形を呈し、基部の抉りは浅くて大きい。両面とも細かに端整な剥離が行なわれており、極めて精巧に作出されている。最大幅1.7cm、最大長さ2.5cmを測る。小原3号墳北側墳丘表土よりの出土。

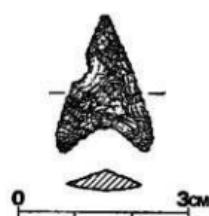


Fig. 46 茶臼山遺跡出土石器実測図(1) (縮尺1/1)

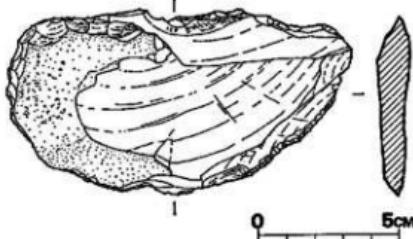


Fig. 47 茶臼山遺跡出土石器実測図(2) (縮尺1/2)

石庖丁未製品 (Fig. 47, PL. 52-7)

小原3号墳東側埴丘盛土中よりの出土である。小豆色の輝緑凝灰岩の横長剝片を素材とする。荒割りの素材の周縁に外形を整えるための剝離が行なわれている。この外形調整の段階から推察して、完成品の刃部は外堀すると考えられる。

4. 小 結

調査の結果、住居跡1軒、墳墓6基が検出された。

住居跡は $4.3m \times 3.4m$ の隅丸長方形を呈する竪穴式住居跡で、ベット状造構、灰跡、周溝を有する。出土した土器は弥生時代後期終末に比定されよう。長頸壺形土器を伴なうことが注目される。

墳墓群は箱式石棺墓2基、石蓋土壙墓2基、木棺墓1基、土壙墓1基、からなっている。主軸方位は箱式石棺墓と石蓋土壙墓の4基はほぼ同一方位をとるが、木棺墓、土壙墓の2基は前者の主軸に直交するように埋置されている。いずれも丁寧な埋葬状況を示しているが、特に第1号箱式石棺墓はその構造、規模からこの墳墓群の中心的存在である。石蓋土壙墓はお互いに墓壙の一部を切り合っている。また石蓋のずれもなく粘土による目張りも完全であるにもかかわらず墓壙内に土砂が充満していることは遺体埋葬時の意識的な埋土と考えられる。第1号木棺墓にみられる粘土帶は棺蓋材の架構方法を知るうえで貴重な資料といえよう。

これらの墳墓は全く副葬品等を伴なわず埋葬時期は不明であるが、第1号箱式石棺墓墓壙埋土中から弥生時代後期に比定される壺形土器口縁部が出土しており、弥生時代後期頃の所産である可能性が強い。またこれらの墳墓の被葬者はその内法からいざれも小兒であると考えられ、集団墓地の1グループを形成している様相が強い。

今回の調査は縱貫道敷地内のみがその対象であったが、丘陵における占地及び遺構配置からみて遺跡はさらに調査地東側の丘陵平坦部に広がる可能性が強い。

(松村)

P L A T E S


茶 白 山 遺 跡




(1) 茶臼山遺跡第1号住居跡遺物出土状況（東から）




(2) 茶臼山遺跡第1号住居跡（東から）

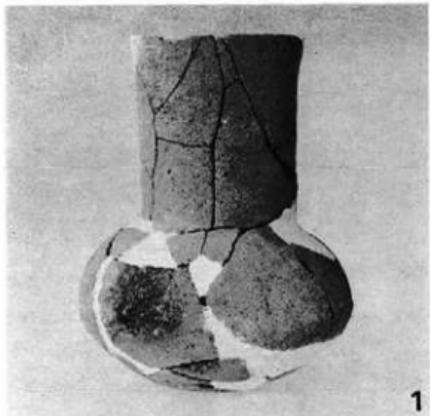


1

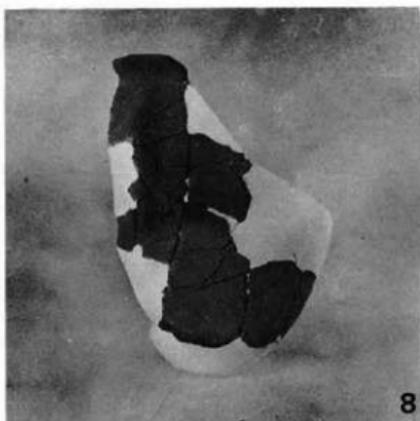


8

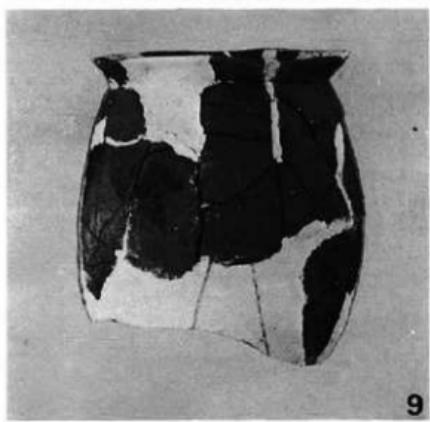


9

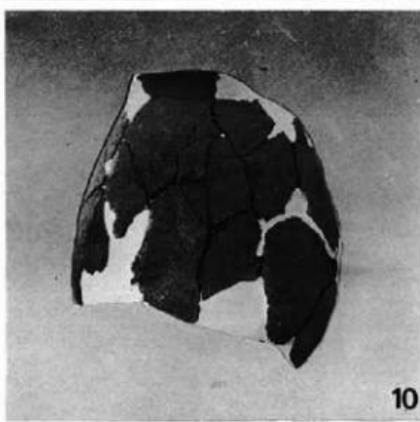

10

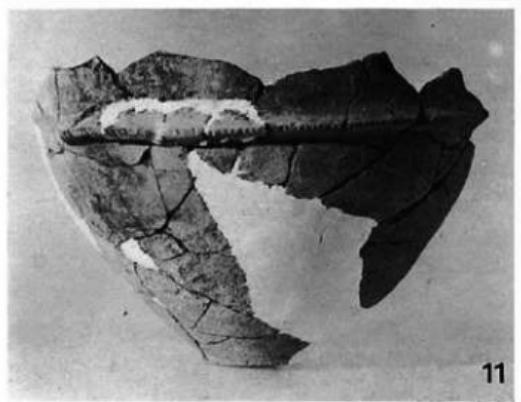


11

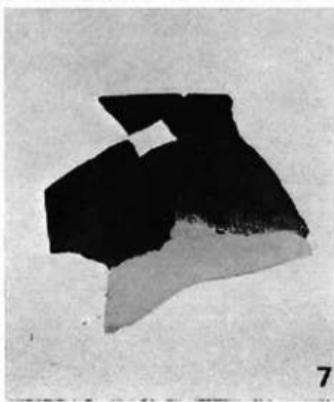

7



(1) 茶臼山遺跡第1号箱式石棺蓋（西から）

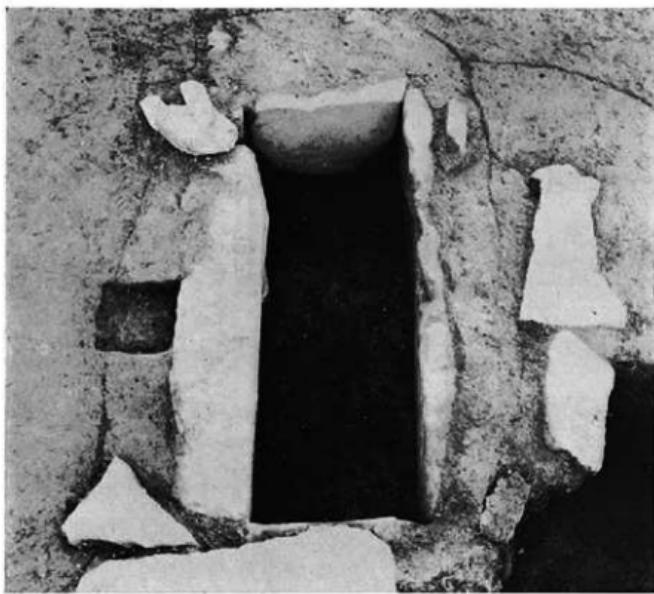

(2) 茶臼山遺跡第1号箱式石棺蓋撤去後の状況（西から）




(1) 茶臼山遺跡第1号箱式石棺墓埋土排土後の状態（西から）




(2) 茶臼山遺跡第1号箱式石棺墓墓壇掘り方（西から）



(1) 茶臼山遺跡箱式石棺蓋（西から）

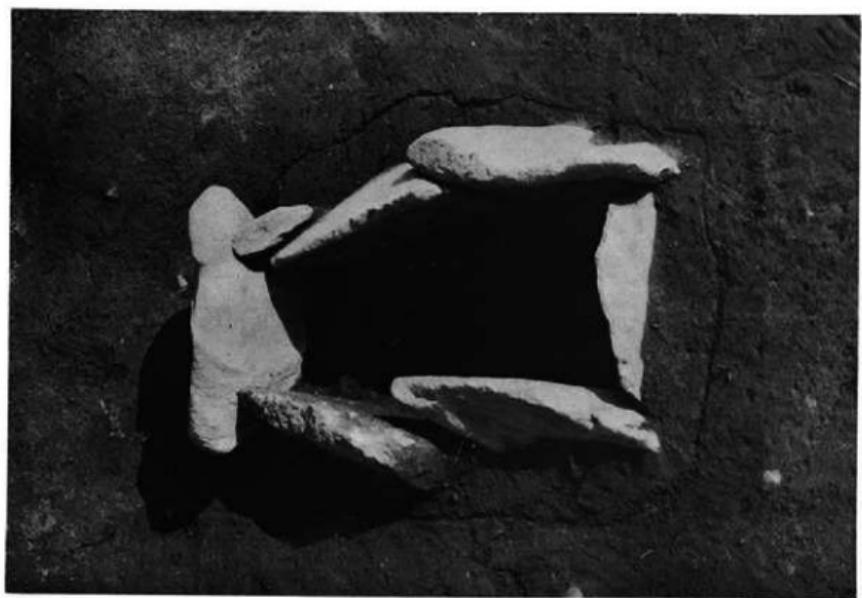

(2) 茶臼山遺跡第2号箱式石棺蓋石撤去後の状況（西から）

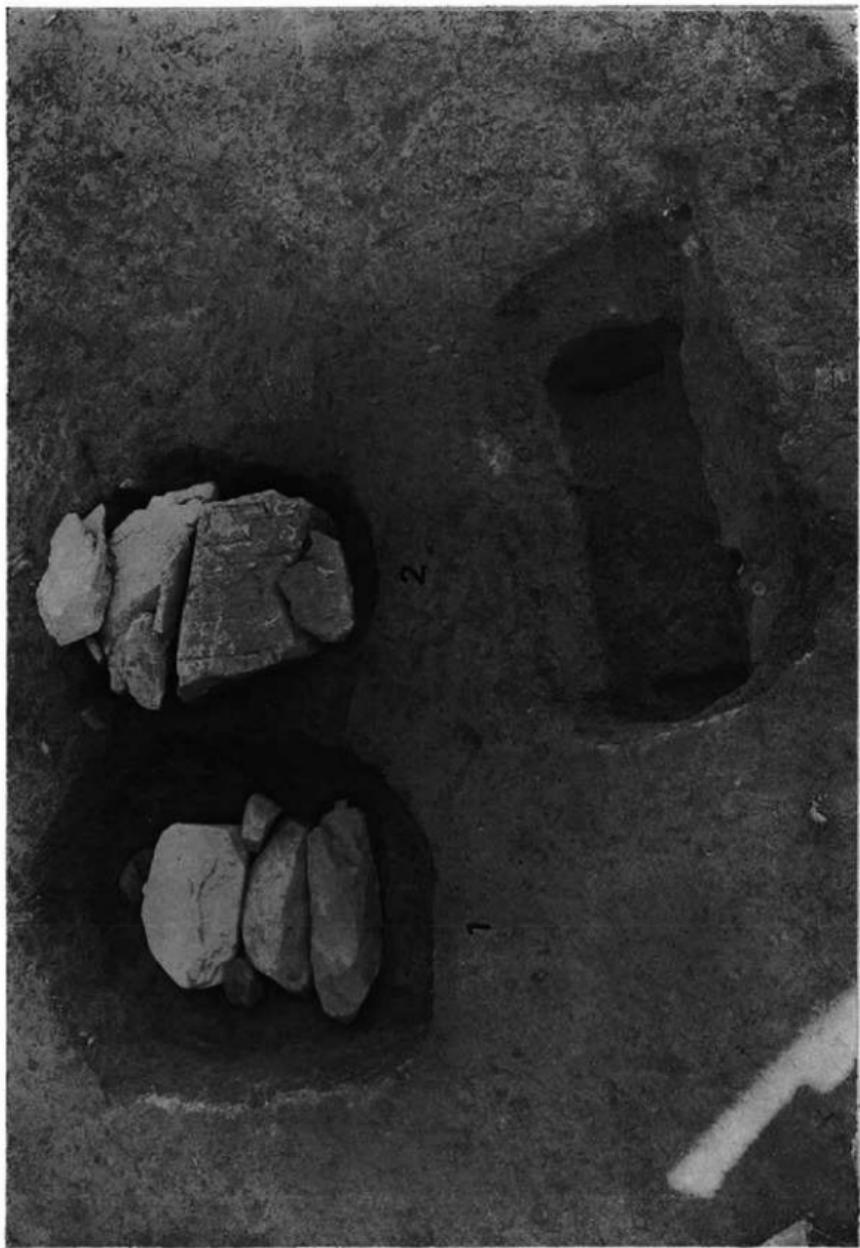


茶臼山遺跡第1号・第2号石器土器等、第1号木棺蓋



(1) 茶臼山遺跡第1号石器土壙裏石蓋撤去後の状況（西から）



(2) 茶臼山遺跡第2号石器土壙裏石蓋撤去後の状況（西から）

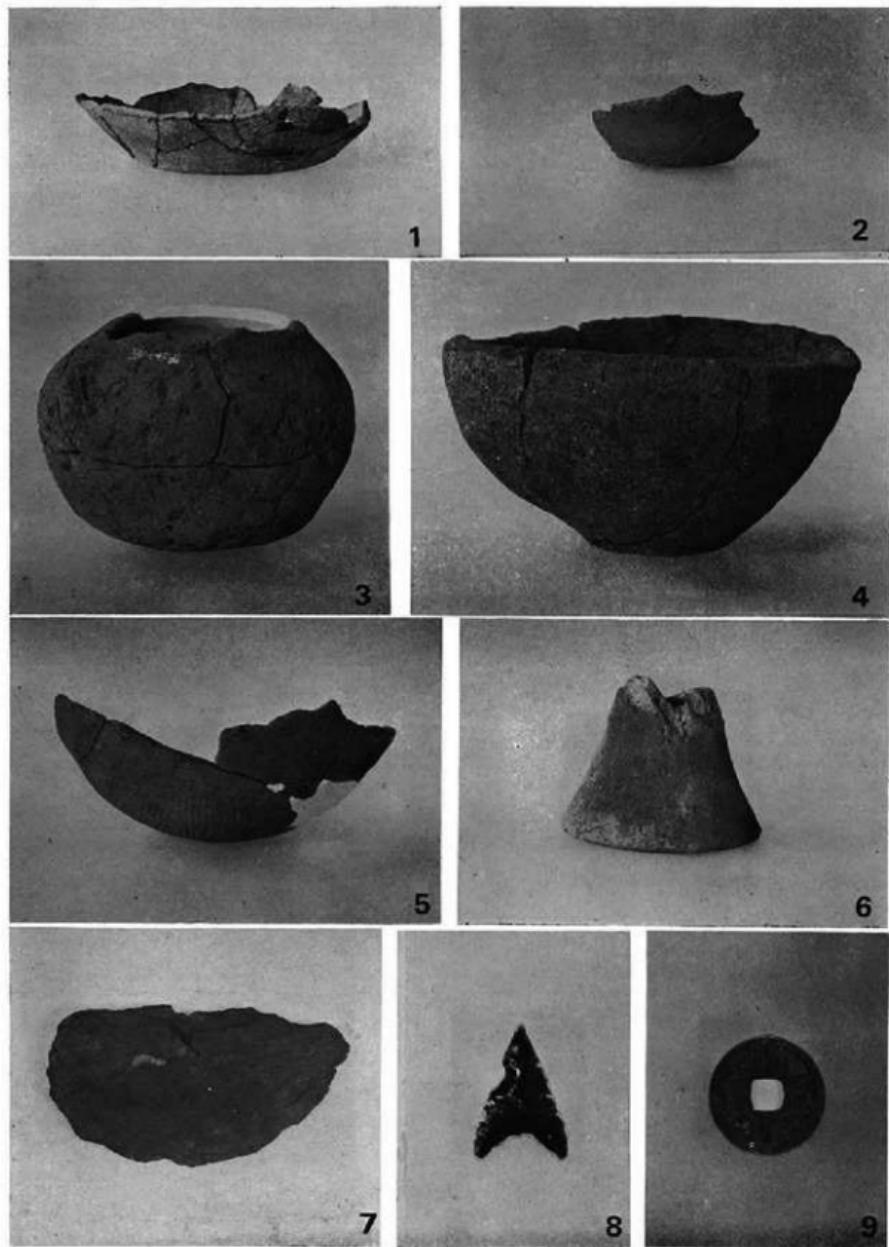

▼ お わ り に

V おわりに

これまでの報告してきたなかで、『筑前要領大友家戦史』でいう天文11年の時期と出土遺物との対比のなかで一つの問題が生じている。それは青白磁類を含めて14世紀の前半代の遺物のみであるという点である。また、その後、前書に登場する人物を、いくつかの類似した文献に登場する人物と重ね合わせて見られる部分があることが知られた。この章では、この2点について小考を試みたい。

遺跡遺跡の場合、いくらかの青白磁類が遺構と結びつけて考えられ、これにより遺構の時期決定の判断の基準が得られた。また、茶臼山城跡では、土器盛土中からFig.34-14の黒色土器の出土があった。黒色土器の時期からすれば、この土器は12世紀前半ほどの時期に置くことが出来るし、青白磁片との時間も同様な時期またはそれ以前のものとして、とらえられる。とすれば、城砦的なものの造営の時期を12~13世紀頃まで逆のばらせて考える必要がありそうだ。一方、遺跡では、前書に尾張本城、または下屋敷尾張城とみえるものとは直接結びつけて考えるべき遺構と言えるものは見あたらない。

しかし、輸入陶磁類を日常の容器として使用し得た人々は、北部九州とは言っても農民階級までおよんでいたとは考えにくい。とすれば、元寇以来、断てて久しきた大陸との交渉が天童寺船にはじまるが、これから陶磁器は以後、継続的に交易が行なわれた勘合貿易によってもたらされたものとは言えないか。が勘合貿易は、室町幕府の指揮下で15~16世紀初頭にかけて行なわれたもので、大内氏が最終的に絶対的な実権をもつようになるが、この時期のものと思われる遺物は皆無に等しい。しかし、日宗、日元交易によりもたらされた唐物愛玩の日本での流行は、元寇と言ふ難題を切り抜けた時におさまつたわけではなく、密貿易が元や高麗との間に行なわれていた。文永・弘安の役後少弐氏はしだいに、北部九州の統率力が弱まり、大内氏の侵攻が目立つようになる。宗像氏は海神を奉斎する神職であり密貿易ともかかわりがあったことは疑いのないところであり、大内氏との結びつきもこのあたりに理由があるものと思われる。

註1

宗像氏の鞍手郡領地は、鞍手郡誌に掲載の文書によれば、文和2年(1358年)に芹田、福光村を至徳4年(1387年)に宮田村鴨山、宮水村を、応久7年(1400年)に宮水17町、牛流木7町、石田5町をそれぞれ所領安堵されていることが知られる。その後も、武力を背景として鞍手一円を支配下におさめていったものである。

遺跡遺跡、茶臼山城などの小城砦は、対外的には自領の確保と内政的には、莊園の政的性

格を持って生まれたものと理解したい。とすれば、これらの城の築城の時期を出土遺物が物語っているとすることが出来よう。

「筑前要領大友家歴史」の登場人物の2～3人は「九州記」「宗像軍記」などの他の文献と重なることがわかった。その1人は、宗像側の鷹取城主毛利鎮実であり、「歴史」では十時攝津に生捕りとなっている。鷹取城主鎮実は「軍記」によると永禄4年（1561年）に大友方の案内者として許斐城攻めに参加し、天正10年（1582年）小金原の戦いにも大友側で登場する。このような登場人物は、宗像側では、杉権頭連並十郎がいる。杉は「歴史」では、龍鹿ヶ岳城主として登場し、大友側に捕まりながらも、宗像に逃げかえる。「軍記」では杉の家臣跡部安芸守が許斐城を大友側が攻撃するのを遙ぎるところで登場し、「九州記」天正10年（1582年）の小金原の合戦でも宗像側の代表格で登場している。宗像側ではこの他に姓が永禄4年と天正10年登場する吉田少輔が同一人物と考えられる。大友側では、十時攝津守と十時十郎という人物が天文11年に、天正10年にも十時攝津なる登場人物が登場する。永禄4年には十河十郎という人が登場しているが、天文11年の十時十郎と同一人物とは言えないだろうか。以上が、文献を異にして重なり合い同一人物と思われる人達である。なかでも毛利鎮実、杉連並十郎は、これ以外の文献にもしばしば登場している。これだけの人物の重なりからだけでは無理があるが天文11年（1542年）と、天正10年（1582年）との人名にかなり近いものがあるようだ。相異点としては毛利鎮実が宗像側から大友側へ移っている点である。「歴史」の天文11年には大友宗麟12才であり小金原の戦いの天正11年には52才となる計算である。宗麟の子義統が大将となって鞍手の地に侵攻するのであれば、天文年間より天正年間の方がより理解しやすいのではないかだろうか。が毛利鎮実のように形勢が宗像方より大友方がより有利になったとき、自分の身を有利な方に置いて考えるのが、この頃のならいとすれば天文11年にこの合戦があったと理解したほうが自然のようにも思える。文献上の人物の重なりを追うことにより、合戦の実年代を追おうとした試みたわけであるが、姓名両者が重なり合う人物はきわめてすくない。

ここで福岡県史第3巻中の「柳川藩」の項に老練な率行職として十時攝津が元和7年（1620年）に登場する。攝津は、官職名であり一族の内部で伝えることもあったかと思われるが、仮に同一人物とすれば合戦の時期は天文11年よりも天正10年の小金原の戦いの前後あたりに考えた方が適当のようだ。

（栗原）

註1 この項は、「福岡県史」第1巻下、福岡県刊（1962）および、伊東尼四郎編宗像郡誌中巻、名著出版複刻本（1973）、鞍手郡教育会編「鞍手郷誌」上巻名著山版複刻本（1972）を参照した。

註2 九州記 木版本 筑豊大竹山人春龍、肥水合虚子校正とす。元禄癸酉（6年）肥陽縣田山主含歲庚子旭の序あり。卷1は九国傳記事に始まり卷18は如水清正興國傳事付九州一統事に終る。春龍は山門郡大竹山二尊寺の僧なり。此書元禄庚申（13年）の刊本もあり。（福岡県史資料第6書目解題による。）

註3 宗像軍記 元禄癸未被髮益禾日甫の題言あり。(1)宗像大明神の御事、(2)宗像大宮司高祖の事、(3)宗像大宮司清氏の事より、(2)氏貞逝去の事まで、凡27条を3巻とし、宗像氏歷代の事を記せり。此書元禄癸未の木版本あり。明治に去り史籍叢覽に収めて活字本となる。（同前第6書目解題による。）

九州縱貫自動車道関係埋蔵文化財調査報告 -Ⅺ-

昭和 52 年 3 月 31 日

発行 福岡県教育委員会

福岡市中央区西中洲 6 街区 29 号

印刷 松古堂印刷

福岡市西区周船寺町

九州縦貫自動車道関係
埋蔵文化財調査報告

—XVI—

付 図

1 9 7 7

福岡県教育委員会

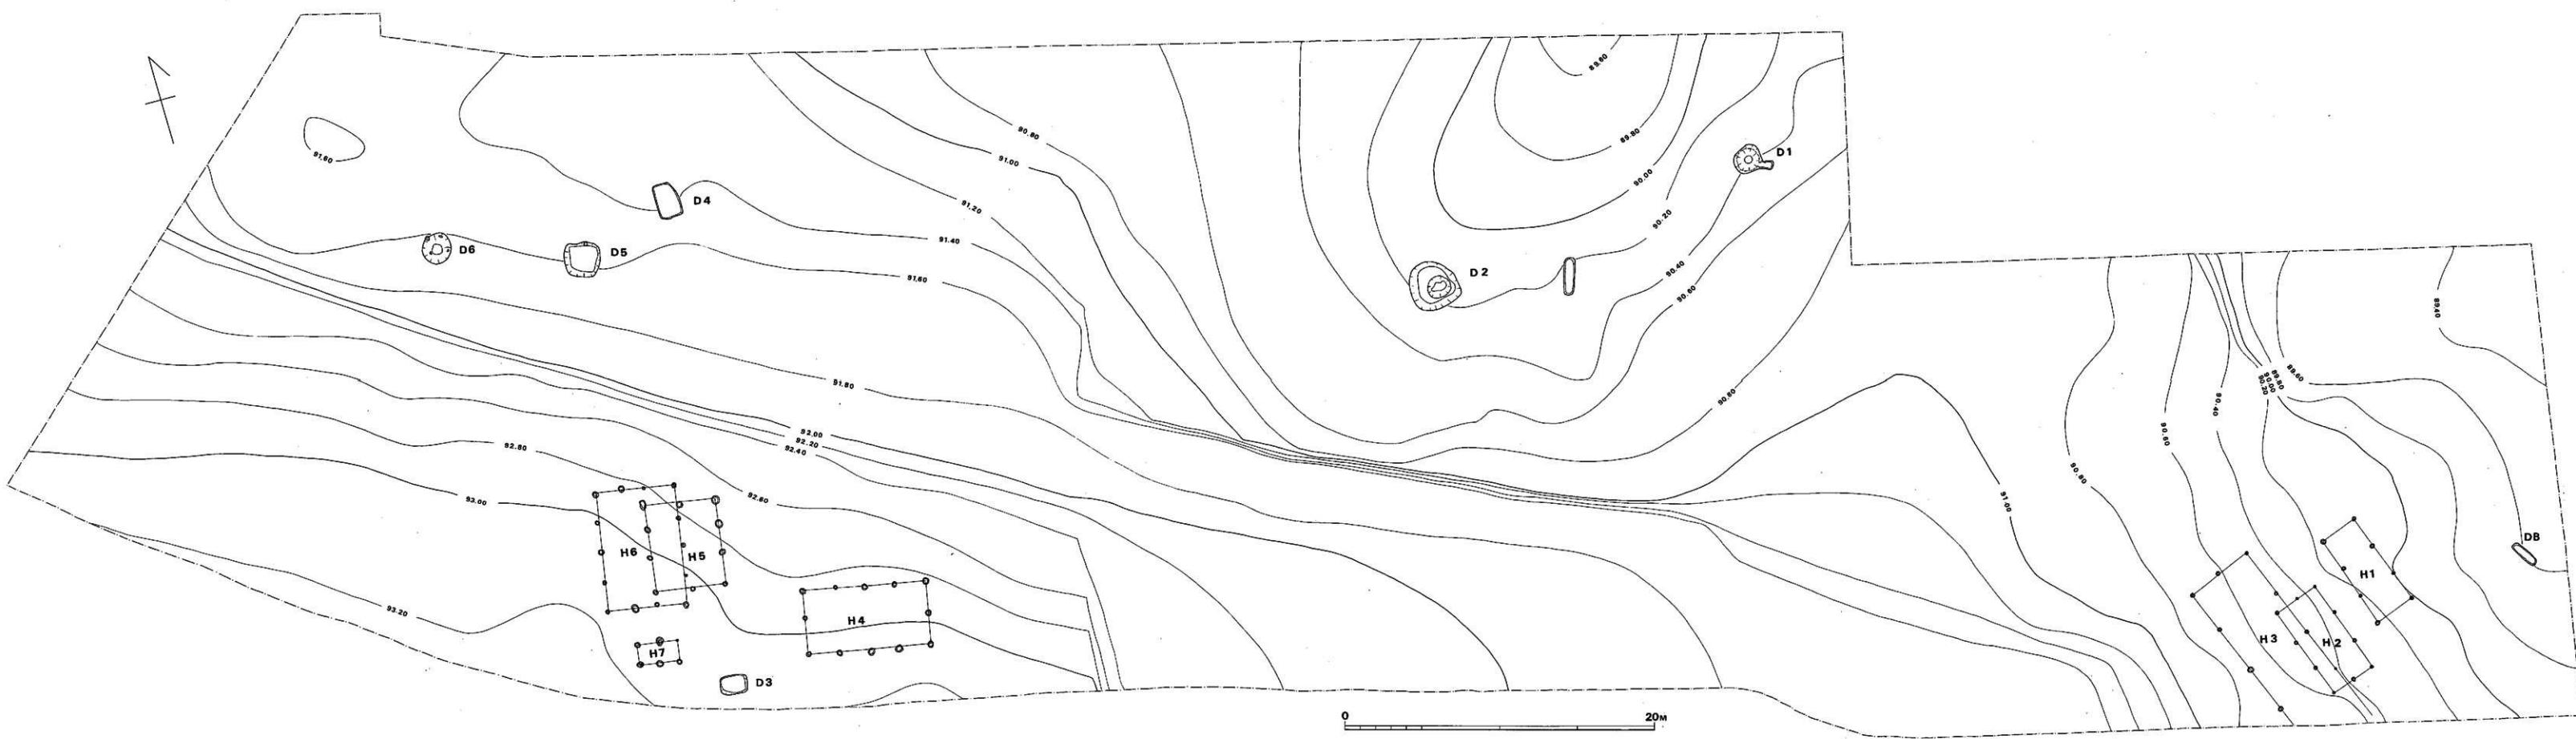


Fig. ① 遠圖遺跡地形図（縮尺1/20



Fig. ② 遺構遺跡全体図（縮尺1/20）