

岩手県文化振興事業団埋蔵文化財調査報告書第672集

くじゅうさわ 3 ひらのはら 3 とちはら 3
九重沢Ⅲ・平野原Ⅲ・栎洞Ⅲ・
にいまとあたごうら
新里愛宕裏遺跡発掘調査報告書

東北横断自動車道路釜石秋田線関連遺跡発掘調査

2017

国土交通省東北地方整備局岩手河川国道事務所
(公財)岩手県文化振興事業団

九重沢Ⅲ・平野原Ⅲ・栎洞Ⅲ・ 新里愛宕裏遺跡発掘調査報告書

東北横断自動車道路釜石秋田線関連遺跡発掘調査

序

岩手県には、旧石器時代をはじめとする数多くの遺跡と埋蔵文化財包蔵地が各地に分布しております。これら先人が創造してきた貴重な文化遺産を保存し、後世に伝えていくことは私達県民に課せられた重大な責務でもあります。

東日本大震災から5年が過ぎ、震災復興事業に位置づけられた道路整備事業も本格化して参りました。一日も早い復興が望まれる中、当事業団埋蔵文化財センターとしても復興と埋蔵文化財保護の両立を念頭に限られた時間の中で、発掘調査の完遂と迅速化に努めているところであります。

本報告書は、東北横断自動車道路釜石秋田線関連整備事業に関連して、平成26年度と27年度に発掘調査を行った遠野市に所在する九重沢Ⅲ・平野原Ⅲ・柄洞Ⅲ・新里愛宕裏遺跡の発掘調査結果を収録したものであります。

発掘調査によって縄文時代中期後葉～後期の集落跡、食料貯蔵を目的としたフラスコ状土坑、陥し穴状土坑による狩猟の場、中世後期～近世にかけて墓壙等の新たな資料の発見がありました。

この報告書が広く活用され、斯学の研究に寄与するとともに、埋蔵文化財に対する理解の一助になれば幸いです。

最後になりましたが、これまでの発掘調査及び報告書作成にご協力とご支援を賜りました、国土交通省東北地方整備局岩手河川国道事務所をはじめとする、関係各位に衷心より感謝申し上げます。

平成29年3月

公益財団法人 岩手県文化振興事業団
理事長 菅野洋樹

例　　言

- 1 本報告書は、岩手県遠野市遠野町29地割15番5ほかに所在する九重沢Ⅲ遺跡、同市上郷町平倉34地割31番2ほかに所在する平野原Ⅲ遺跡、同市遠野町31地割63番2ほかに所在する栃洞Ⅲ遺跡、同市綾織町新里31地割43番3ほかに所在する新里愛宕裏遺跡の発掘調査結果を収録したものである。
- 2 本遺跡の調査は、東北横断自動車道路釜石秋田線関連遺跡に伴う事前の緊急発掘調査である。調査は、国土交通省東北地方整備局岩手河川国道事務所と岩手県教育委員会事務局生涯学習文化課との協議を経て、公益財團法人岩手県文化振興事業団埋蔵文化財センターが実施した。
- 3 岩手県遺跡台帳における遺跡番号と遺跡略号は以下の通りである。
 - 九重沢Ⅲ遺跡　：遺跡番号MF55-0071／遺跡略号KJSⅢ-14
 - 平野原Ⅲ遺跡　：遺跡番号MF76-0023／遺跡略号HNHⅢ-14
 - 栃洞Ⅲ遺跡　：遺跡番号MF55-1023／遺跡略号THⅢ-14
 - 新里愛宕裏遺跡：遺跡番号MF54-0227／遺跡略号NAU-14（平成26年度調査）
　　　　　　　　／遺跡略号NAU-15（平成27年度調査）
- 4 発掘調査期間、調査面積、担当者は以下の通りである。
 - 九重沢Ⅲ遺跡　：平成26年4月9日～6月6日／1,550m²／巴　亜子・小野寺純也・川村　均
 - 平野原Ⅲ遺跡　：平成26年9月1日～9月30日／1,120m²／巴　亜子・高橋義介
 - 栃洞Ⅲ遺跡　：平成26年10月6日～11月27日／2,330m²／巴　亜子・高橋義介
 - 新里愛宕裏遺跡：平成26年5月21日～9月3日／3,000m²／小野寺純也・巴　亜子・高橋義介
　　　　　　　　：平成27年9月1日～11月13日／2,400m²／高橋義介・南野龍太郎・藤田崇志
- 5 室内整理期間、担当者は以下の通りである。
 - 九重沢Ⅲ遺跡　：平成26年6月2日～7月15日、平成26年10月1日～平成27年3月31日
　　　　　　　　／巴　亜子
 - 平野原Ⅲ遺跡　：平成27年1月5日～2月13日／巴　亜子
 - 栃洞Ⅲ遺跡　：平成27年2月2日～3月31日／高橋義介
 - 新里愛宕裏遺跡：平成26年9月1日～平成27年3月31日／小野寺純也・高橋義介
　　　　　　　　：平成27年11月16日～平成28年3月31日／高橋義介・藤田崇志
- 6 報告書の執筆は、第Ⅰ章を国土交通省岩手河川国道事務所、第Ⅱ～Ⅲ章を巴　亜子・藤本玲子、Ⅳ章を巴　亜子、V・VI章を巴　亜子・高橋義介、Ⅶ章を小野寺純也・高橋義介が担当した。
- 7 基準点測量は、(株)イチイ土木コンサルタントに委託した
- 8 航空写真撮影は、東邦航空株式会社に委託した。
- 9 一部の石器実測と図化は、株式会社ラングに委託した。
- 10 各試料の分析・鑑定は次の機関に委託した。
 - 炭化材の樹種同定／古代の森研究室
 - 黒曜石の産地推定／パリノ・サーヴェイ株式会社
 - 石材・石質鑑定／花崗岩研究会
 - 放射性炭素年代測定／株式会社加速器分析研究所
- 11 報告書の作成にあたり、下記の方々ならびに機関からご教示とご協力をいただいた。（敬称略）
 - 羽柴直人・八木勝枝（岩手県立博物館）、佐藤浩彦・黒田篤史（遠野市教育委員会）

- 12 調査成果は、『平成26・27年度発掘調査報告書』岩手県文化振興事業団埋蔵文化財報告書第647・661集等に公表しているが、内容については本書が優先する。
- 13 各調査に関わる諸記録及び出土遺物は、岩手県立埋蔵文化財センターにおいて保管している。

凡　　例

- 1 遺構実測図の縮尺は、竪穴住居跡1/40、竪穴状遺構1/50、土坑・陥し穴状土坑1/50、炉跡・焼土遺構1/30を基本としているが、遺構規模に応じ適宜縮尺を変え、各図版にスケールを付した。
- 2 遺構図版中の土器は「P」、石は「S」と表記した。
- 3 層位は、基本層序にローマ数字、遺構の堆積土にはアラビア数字を使用した。
- 4 土層の色調は、農林水産省農林水産技術会議事務局監修『新版標準土色帳』を使用した。
- 5 土層の注記には、下記の項目を基準として観察を行った。
 - 粘性（強・やや強・中・やや弱・弱）
 - しまり（強・やや強・中・やや弱・弱）
 - 混入物（41～50%：多量、31～40%：中量、11～30%：少量、1～10%：微量）
- 6 遺物実測図の縮尺は、土器1/3、石器1/3、土製品1/2、銭貨1/1を基本としているが、遺物の大小に応じ適宜縮尺を変え、各図版にスケールを付した。

目 次

I 調査に至る経過	1
II 地理的・歴史的環境	2
1 地理的環境	2
2 歴史的環境	3
III 野外調査と室内整理の方法	8
1 野外調査の方法	8
2 室内整理の方法	8
IV 九重沢Ⅲ遺跡	9
1 概要	9
2 室内整理	10
3 基本層序	10
4 検出された遺構	13
(1) 堅穴住居跡	13
(2) 堅穴状遺構	16
(3) 埋設土器	17
(4) 土坑	17
(5) 焼土遺構	20
(6) 柱穴状土坑	30
(7) 遺物包含層	30
5 出土遺物	30
(1) 繩文土器	30
(2) 土製品	32
(3) 石器	33
6 まとめ	36
V 平野原Ⅲ遺跡	75
1 遺跡の位置	75
2 基本層序	75
3 検出された遺構	75
4 遺構外出土遺物	81
5 まとめ	81

VI 桟洞Ⅲ遺跡	97
1 遺跡の位置	97
2 基本層序	97
3 検出された遺構と遺物	97
(1) 堅穴住居跡	97
(2) 土坑	99
(3) 遺構外出土遺物	119
4 まとめ	137
(1) 堅穴住居跡	137
(2) 土坑	140
(3) 陥し穴状土坑	145
(4) 墓 墳	145
VII 新里愛宕裏遺跡	179
1 遺跡の立地	179
2 基本層序	179
3 自然流路	179
4 平成26年度調査で検出された遺構と遺物	189
(1) 堅穴住居跡	189
(2) 炉 跡	195
(3) 土 坑	196
(4) 陥し穴状土坑	207
(5) 焼 土 遺 構	217
(6) 柱穴状土坑	218
(7) 遺 物 包 含 層	218
5 遺構外出土遺物	220
(1) 繩 文 土 器	220
(2) 石 器	221
(3) 土 製 品	222
6 平成27年度調査で検出された遺構と遺物	252
(1) 堅穴状遺構	252
(2) 土 坑	256
(3) 陥し穴状土坑	265
(4) 焼 土 遺 構	268
(5) 柱穴状土坑	268
(6) 遺構外出土遺物	269
7 まとめ	284
(1) 出 土 遺 物	284
(2) 遺 構	285
(3) 小 括	286

VIII 自然化学分析	353
1 九重沢Ⅲ遺跡から出土した炭化材の樹種	353
2 九重沢Ⅲ遺跡における放射性炭素年代（AMS測定）.....	355
3 九重沢Ⅲ遺跡出土黒曜石の産地推定	358
4 平野原Ⅲ遺跡から出土した炭化材の樹種	364
5 平野原Ⅲ遺跡における放射性炭素年代（AMS測定）.....	365
6 柄洞Ⅲ遺跡から出土した炭化材の樹種	368
7 柄洞Ⅲ遺跡における放射性炭素年代（AMS測定）.....	370
8 新里愛宕裏遺跡における放射性炭素年代（1）（AMS測定）.....	373
9 新里愛宕裏遺跡における放射性炭素年代（2）（AMS測定）.....	377
報告書抄録	380

図版目次

< I ~ III 章 >

第1図 岩手県全体図	1	第4図 周辺遺跡分布図（1）	5
第2図 遺跡位置図	2	第5図 周辺遺跡分布図（2）	7
第3図 地形分類図	4		
< 九重沢Ⅲ遺跡 >			
第1図 基本層序	11	第10図 1 ~ 4号焼土、柱穴状土坑	28
第2図 造構配置図	12	第11図 造構内出土遺物（1）	37
第3図 1号堅穴住居跡	21	第12図 造構内出土遺物（2）	38
第4図 2号堅穴住居跡	22	第13図 造構内出土遺物（3）	39
第5図 3号堅穴住居跡	23	第14図 造構内出土遺物（4）、 造構外出土遺物（1）	40
第6図 4号堅穴住居跡	24	第15図 造構外出土遺物（2）	41
第7図 5号堅穴住居跡、 1号堅穴状造構	25	第16図 土製品	42
第8図 2号堅穴状造構、1号埋設土器、 1号土坑	26	第17図 石器（1）	43
第9図 2 ~ 8号土坑	27	第18図 石器（2）	44
< 平野原Ⅲ遺跡 >			
第1図 基本層序	75	第6図 11 ~ 13号土坑	85
第2図 造構配置図	76	第7図 14 ~ 16号土坑	86
第3図 1 ~ 4号土坑	82	第8図 17 ~ 18号土坑	87
第4図 5 ~ 7号土坑	83	第9図 造構外出土遺物	88
第5図 8 ~ 10号土坑	84	第10図 造構分布図	90
< 柄洞Ⅲ遺跡 >			
第1図 造構配置図	98	第3図 1 ~ 2 ~ 7号土坑	121
第2図 1号堅穴住居跡	120	第4図 3 ~ 5号土坑	122

第5図	6・8・9・11号土坑	123	第17図	60・61号土坑	135
第6図	10・12・13・17号土坑	124	第18図	65・66・68～70号土坑	136
第7図	14～16・18～20号土坑	125	第19図	71・72号土坑	137
第8図	21～24・33・37号土坑	126	第20図	遺構内出土遺物（1）	138
第9図	25～27・31・67号土坑	127	第21図	遺構内出土遺物（2）	139
第10図	28・30・32・34・35号土坑	128	第22図	遺構外出土遺物（1）	140
第11図	29・36・50号土坑	129	第23図	遺構内出土遺物（3）	141
第12図	38・39・40・42・44号土坑	130	第24図	遺構内出土遺物（4）	142
第13図	41・43・45・46・56号土坑	131	第25図	遺構内出土遺物（5）	143
第14図	47～49・51号土坑	132	第26図	遺構外出土遺物（2）	144
第15図	52～55・57号土坑	133	第27図	遺構分布図（1）	147
第16図	58・59・62～64号土坑	134	第28図	遺構分布図（2）	148
<新里愛宕裏遺跡>					
第1図	遺跡位置図	180	第32図	土坑出土遺物（5）	235
第2図	基本層序模式図	181	第33図	土坑出土遺物（6）	236
第3図	自然流路断面図	182	第34図	1号焼土遺構、自然流路、 北側調査区遺物包含層 出土遺物（1）	237
第4図	基準点配置図	183	第35図	北側調査区遺物包含層 出土遺物（2）	238
第5図	遺構配置図（1）	184	第36図	北側調査区遺物包含層（3）、 遺構外出土遺物（1）	239
第6図	遺構配置図（2）	185	第37図	遺構外出土遺物（2）	240
第7図	遺構配置図（3）	186	第38図	遺構外出土遺物（3）	241
第8図	遺構配置図（4）	187	第39図	遺構外出土遺物（4）	242
第9図	遺構配置図（5）	188	第40図	遺構外出土遺物（5）	243
第10図	1号堅穴住居跡	190	第41図	遺構外出土遺物（6）	244
第11図	1号堅穴住居跡、複式炉	191	第42図	遺構外出土遺物（7）	245
第12図	2号堅穴住居跡	193	第43図	土製品	246
第13図	3号堅穴住居跡	194	第44図	石器（1）	247
第14図	1号炉跡	195	第45図	石器（2）	248
第15図	1～5号土坑	209	第46図	石器（3）	249
第16図	6～10号土坑	210	第47図	石器（4）	250
第17図	11～16号土坑	211	第48図	石器（5）	251
第18図	17～22号土坑	212	第49図	1号堅穴状遺構	252
第19図	23～27号土坑	213	第50図	遺構配置図（6）	253
第20図	28～32号土坑	214	第51図	遺構配置図（7）	254
第21図	33～37号土坑	215	第52図	遺構配置図（8）	255
第22図	1～4号陥し穴状土坑	216	第53図	38～43号土坑	262
第23図	5号陥し穴状土坑	217	第54図	44～49号土坑	263
第24図	1号焼土遺構	217	第55図	50～55号土坑	264
第25図	柱穴状土坑	218	第56図	6～9号陥し穴状土坑	266
第26図	遺物包含層	219	第57図	10号陥し穴状土坑	267
第27図	1・2号堅穴住居跡出土遺物	230	第58図	2号焼土遺構	268
第28図	2・3号堅穴住居跡、土坑 出土遺物（1）	231	第59図	柱穴状土坑8～11	269
第29図	土坑出土遺物（2）	232			
第30図	土坑出土遺物（3）	233			
第31図	土坑出土遺物（4）	234			

第60図 堪穴状遺構、土坑出土遺物（7）	272	第64図 遺構外出土遺物（9）	276
第61図 土坑出土遺物（8）	273	第65図 遺構内出土遺物（10）	277
第62図 土坑出土遺物（9）、 陷し穴状土坑出土遺物	274	第66図 遺構内出土遺物（11）	278
第63図 遺構外出土遺物（8）	275	第67図 遺構外出土遺物（12）	279
		第68図 遺構外出土遺物（13）	280

表 目 次

< I ~ III 章 >

第1表 周辺遺跡（1）	6	第2表 周辺遺跡（2）	7
<九重沢Ⅲ遺跡>			
第1表 堪穴住居跡・堪穴状遺構一覧	29	第8表 土器観察表（4）	48
第2表 埋設土器・土坑一覧	29	第9表 ミニチュア土器観察表	49
第3表 燃焼土器一覧	29	第10表 土偶観察表	49
第4表 柱穴状土坑一覧	29	第11表 土製品観察表	50
第5表 土器観察表（1）	45	第12表 石器観察表（1）	50
第6表 土器観察表（2）	46	第13表 石器観察表（2）	51
第7表 土器観察表（3）	47	第14表 石器観察表（3）	52
<平野原Ⅲ遺跡>			
第1表 土器観察表	89	第3表 土坑一覧	89
第2表 石器観察表	89		
<柄洞Ⅲ遺跡>			
第1表 銭貨一覧	144	第5表 土坑一覧表	150
第2表 土器観察表	149	第6表 陷し穴状土坑一覧	151
第3表 土製品観察表	149	第7表 墓壙一覧	151
第4表 石器観察表	150		
<新里愛宕裏遺跡>			
第1表 土器観察表（1）	222	第10表 土器観察表（8）	281
第2表 土器観察表（2）	223	第11表 土器観察表（9）	282
第3表 土器観察表（3）	224	第12表 土製品観察表（2）	283
第4表 土器観察表（4）	225	第13表 石器観察表（2）	283
第5表 土器観察表（5）	226	第14表 石製品観察表	283
第6表 土器観察表（6）	227	第15表 堪穴住居跡・堪穴状遺構一覧	287
第7表 土器観察表（7）	228	第16表 土坑一覧（1）	287
第8表 土製品観察表（1）	228	第17表 土坑一覧（2）	288
第9表 石器観察表（1）	229	第18表 陷し穴状土坑一覧	288

写真図版目次

<九重沢Ⅲ遺跡>

写真図版1 調査区遠景	53	写真図版12 2~5・7・8号土坑	61
写真図版2 調査区近景、基本層序	54	写真図版13 9号土坑、1~4号焼土遺構	65
写真図版3 1号堅穴住居跡	55	写真図版14 柱穴状土坑	66
写真図版4 2号堅穴住居跡(1)	56	写真図版15 出土遺物(1)	67
写真図版5 2号堅穴住居跡(2)	57	写真図版16 出土遺物(2)	68
写真図版6 3号堅穴住居跡	58	写真図版17 出土遺物(3)	69
写真図版7 4号堅穴住居跡(1)	59	写真図版18 出土遺物(4)	70
写真図版8 4号堅穴住居跡(2)	60	写真図版19 出土遺物(5)	71
写真図版9 5号堅穴住居跡	61	写真図版20 出土遺物(6)	72
写真図版10 1・2号堅穴状遺構(1)	62	写真図版21 出土遺物(7)	73
写真図版11 2号堅穴状遺構(2)、1号埋設 土器、1号土坑	63	写真図版22 出土遺物(8)	74

<平野原Ⅲ遺跡>

写真図版1 調査区近景、基本層序、1号土坑	91	写真図版4 10~13号土坑	94
写真図版2 2~5号土坑	92	写真図版5 14~17号土坑	95
写真図版3 6~9号土坑	93	写真図版6 18号土坑、出土遺物	96

<柄洞Ⅲ遺跡>

写真図版1 調査区遠景	152	写真図版15 41~44号土坑	166
写真図版2 基本層序	153	写真図版16 45~48・56号土坑	167
写真図版3 1号堅穴住居跡(1)	154	写真図版17 49・51~54号土坑	168
写真図版4 1号堅穴住居跡(2)	155	写真図版18 53~55・57号土坑	169
写真図版5 1~4号土坑	156	写真図版19 58~61号土坑	170
写真図版6 5~8号土坑	157	写真図版20 62~65号土坑	171
写真図版7 8~11号土坑	158	写真図版21 68~69号土坑	172
写真図版8 12~16号土坑	159	写真図版22 70~72号土坑、作業風景	173
写真図版9 17~20号土坑	160	写真図版23 出土遺物(1)	174
写真図版10 21~24・33・37号土坑	161	写真図版24 出土遺物(2)	175
写真図版11 25~28・30号土坑	162	写真図版25 出土遺物(3)	176
写真図版12 28~32号土坑	163	写真図版26 出土遺物(4)	177
写真図版13 34~36・50号土坑	164	写真図版27 出土遺物(5)	178
写真図版14 38~41号土坑	165		

<新里愛宕裏遺跡>

写真図版1 北側調査区全景(1)	289	写真図版9 1号堅穴住居跡(2)	297
写真図版2 北側調査区全景(2)	290	写真図版10 1号堅穴住居跡(3)	298
写真図版3 北側調査区全景(3)	291	写真図版11 1号堅穴住居跡(4)、 2号堅穴住居跡(1)	299
写真図版4 北側調査区全景(4)、 南側調査区全景	292	写真図版12 2号堅穴住居跡(2)	300
写真図版5 自然流路(1)	293	写真図版13 2号堅穴住居跡(3)	301
写真図版6 自然流路(2)	294	写真図版14 2号堅穴住居跡(4)、 3号堅穴住居跡(1)	302
写真図版7 基本層序	295	写真図版15 3号堅穴住居跡(2)	303
写真図版8 1号堅穴住居跡(1)	296		

写真図版16	1号炉跡、1号焼土遺構、 1号土坑	304	写真図版41	出土遺物(11)	329
写真図版17	2~5号土坑	305	写真図版42	出土遺物(12)	330
写真図版18	6~9号土坑	306	写真図版43	出土遺物(13)	331
写真図版19	10~13号土坑	307	写真図版44	出土遺物(14)	332
写真図版20	14~17号土坑	308	写真図版45	出土遺物(15)	333
写真図版21	18~21号土坑	309	写真図版46	出土遺物(16)	334
写真図版22	22~25号土坑	310	写真図版47	基本層序	335
写真図版23	26~28号土坑	311	写真図版48	1号堅穴状遺構	336
写真図版24	29~32号土坑	312	写真図版49	38~41号土坑	337
写真図版25	34~36号土坑、 1号陥し穴状土坑	313	写真図版50	42~45号土坑	338
写真図版26	2~5号陥し穴状土坑	314	写真図版51	46~49号土坑	339
写真図版27	北側調査区遺物包含層(1)	315	写真図版52	50~53号土坑	340
写真図版28	北側調査区遺物包含層(2)	316	写真図版53	54~55号土坑、 6~7号陥し穴状土坑	341
写真図版29	北側調査区遺物包含層(3)	317	写真図版54	8~10号陥し穴状土坑、 2号焼土遺構	342
写真図版30	北側調査区遺物包含層(4)	318	写真図版55	柱穴状土坑8~11	343
写真図版31	出土遺物(1)	319	写真図版56	旧沢跡1・2	344
写真図版32	出土遺物(2)	320	写真図版57	出土遺物(17)	345
写真図版33	出土遺物(3)	321	写真図版58	出土遺物(18)	346
写真図版34	出土遺物(4)	322	写真図版59	出土遺物(19)	347
写真図版35	出土遺物(5)	323	写真図版60	出土遺物(20)	348
写真図版36	出土遺物(6)	324	写真図版61	出土遺物(21)	349
写真図版37	出土遺物(7)	325	写真図版62	出土遺物(22)	350
写真図版38	出土遺物(8)	326	写真図版63	出土遺物(23)	351
写真図版39	出土遺物(9)	327	写真図版64	出土遺物(24)	352
写真図版40	出土遺物(10)	328			

I 調査に至る経過

「新里愛宕裏遺跡、九重沢Ⅲ遺跡、柄洞Ⅲ遺跡、平野原Ⅲ遺跡」は、東北横断自動車道釜石秋田線(遠野住田～遠野間)の施工に伴って、その事業区域内に存在することから発掘調査を実施することになったものである。

東北横断自動車道釜石秋田線は、釜石市を起点として、遠野市、奥州市を経由し、花巻市にて東北縦貫自動車道に合流し、さらに北上市にて分岐し、西和賀町、横手市、大仙市を経由して秋田市に至る総延長211kmの高規格幹線道路である。近年では平成24年11月に宮守～東和間(23.7km)、平成27年12月に遠野～宮守間(9.0 km)が供用された。


本路線は、釜石港、大船渡港といった重要港湾や観光資源豊富な三陸復興国立公園を有する三陸地方拠点都市地域と、先端技術産業の集積が著しい北上中部地方拠点都市地域や花巻空港を要する岩手県内と秋田県を結び、周辺地域のみならず岩手・秋田両県全域の産業経済発展を担うこと並びに緊急時における代替・迂回路ネットワーク機能の強化を目的とした路線である。また、東日本大震災からの復興に向けたリーディングプロジェクトとなる復興支援道路の一部でもあり平成23年度に事業化し、平成25年度には、区間の一部で工事着手している。

上記の4遺跡については、国土交通省東北地方整備局岩手河川国道事務所の依頼を受けた岩手県教育委員会が平成24年度に分布調査、平成25年度に試掘調査を実施し遺構が確認された。


その結果を踏まえて岩手河川国道事務所は、岩手県教育委員会との調整のもとに、発掘調査を公益財團法人岩手県文化振興事業団埋蔵文化センターの受託事業とすることにした。

これにより平成26年4月1日付けで岩手河川国道事務所長と公益財團法人岩手県文化振興事業団理事長との間で受託事業を締結、上記4遺跡の発掘調査に着手した。また、新里愛宕裏遺跡については平成27年9月1日に残調査箇所の発掘調査に着手した。

(国土交通省東北地方整備局岩手河川国道事務所)

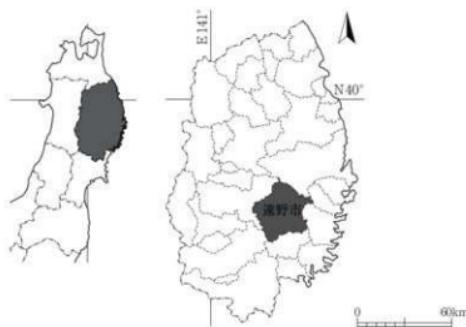

第1図 岩手県全体図

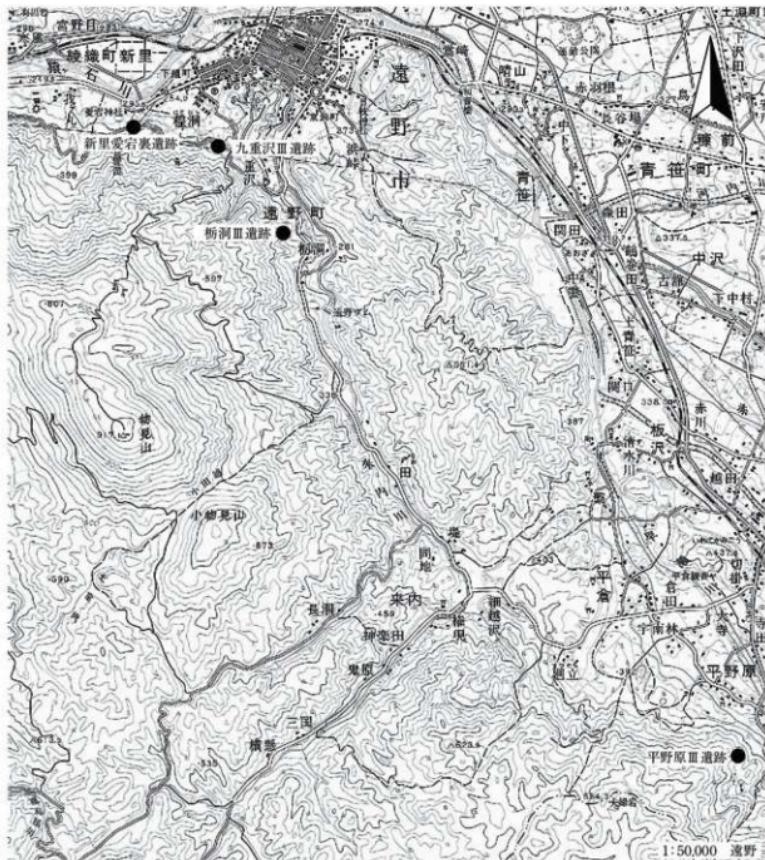

第2図 遺跡位置図

II 地理的・歴史的環境

1 地理的環境

九重沢III遺跡・新里愛宕裏遺跡・平野原III遺跡・柄洞III遺跡は岩手県遠野市に所在する。4つの遺跡の所在する遠野市は、北上高地中南部の遠野盆地に位置する遠野南部藩一万三千石の城下町である。北は宮古市川井、東は釜石市・上閉伊郡大槌町、南は気仙郡住田町・奥州市江刺区と、西は花巻市東和と大迫の4市2町と隣接する。面積は825.6km²である。人口は29,875人(平成24年3月1日時点)を有

し、古来より内陸と沿岸を結ぶ中核都市である。

遠野市は北上山地のほぼ中央部に開けた遠野盆地に位置する。遠野盆地は薬師岳に源を発する猿ヶ石川(73.1km)とその支流である小鳥瀬川・来内川・早瀬川、さらにその支流である河内川・猫川などがこの北上山地の一部を開析して作った南北30km、東西20kmに及ぶ北上山地最大の盆地である。北方には主峰早池峰山の姿が望まれ、東には一つ石山、貞任山、六角牛山などの早池峰山の支脈が南北に走り、南には物見山、西には石上山、北には天ヶ森・薬師岳のなだらかな山稜が並ぶ。

遠野盆地は、北上山地を大きく西北から南東方向へ延びる地質構造線(土淵・盛岡構造線、遠野・高館構造線、日詰・気仙沼構造線など)によって、その東・西縁を限られて形成されたと推定される。さらに、これら地質構造線や地質境界線などの多他所への弱線浸食作用によって、盆地底の拡大がなされた浸食盆地的な性格を有している。盆地の南西には山地、山麓には岩塊流および、山麓緩斜面が発達する。山地を除き、大別して四つの地形面から構成・区分されている。一つは盆地を取り囲む山麓斜面上に展開する標高300~400mの高位緩斜面、この緩斜面よりも低位の標高250~350mの緩斜面、さらに盆地底の現河川沿いに河床より1~5mの比高差をもつ沖積面がある。

この盆地の主部は、遠野花崗岩体と呼ばれる岩体で占められ、盆地東縁及び西縁においては、古・中生界の粘土板岩、輝緑凝灰岩なども分布する。盆地東部や南部の洪積層には橙色~赤褐色の風化火山灰が堆積しているものの、出現については不明である。また、盆地一帯の洪積台地及び、沖積平野にはクロボク土壤が発達し、この中には4枚の構成からなる黄色火山灰層が挟在する。

以下に4遺跡の所在地と地理的な概要を記す。九重沢Ⅲ遺跡は遠野市役所から南西約1.2km、遠野市遠野町30地割に所在し、猿ヶ石川の支流である来内川によって形成された河岸段丘上に立地している。本遺跡の東200mに平成14年に発掘調査が行われた九重沢遺跡が所在する。

新里愛宕裏遺跡は遠野市役所から南西約2.0km、遠野市新里に所在し、猿ヶ石川によって形成された河岸段丘上に立地している。

平野原Ⅲ遺跡は遠野市役所から南東約7.4km、遠野市上郷町平倉に所在し、猿ヶ石川の支流である早瀬川の西岸に位置する砂岩段丘上に立地する。遺跡は尾根の中ごろで、北側には尾根が続き、東側には沢が確認できる。


柄洞Ⅲ遺跡は遠野市役所から南西約1.6km、遠野市遠野町に所在し、猿ヶ石川の支流である来内川によって形成された河岸段丘上に位置している。

2 歴史的環境


岩手県遺跡台帳によると、遠野市には486箇所の遺跡が登録されている(平成26年3月31日時点)。遺跡は河川沿いに多く確認されており、猿ヶ石川とその支流によって開析された遠野盆地は段丘面と沖積地の2つに大きく分けられている。この地形の違いによって遺跡の時代も異なる傾向が確認できる。猿ヶ石川とその支流によって形成された丘陵地や扇状地の段丘、微高地には縄文時代の遺跡の大半が立地し、猿ヶ石川流域の沖積地には古代の遺跡が立地する。

今回の調査では九重沢Ⅲ遺跡・新里愛宕裏遺跡・柄洞Ⅲ遺跡の遠野市遠野町付近の周辺遺跡(第4図・第1表)、平野原Ⅲ遺跡の遠野市上郷町の周辺遺跡(第5図・第2表)を記載する。

九重沢Ⅲ遺跡(1)・新里愛宕裏遺跡(2)・柄洞Ⅲ遺跡(3)は猿ヶ石川の南岸に位置し、九重沢Ⅲ遺跡・柄洞Ⅲ遺跡は支流の来内川によって形成された段丘上に位置する。遠野市内の縄文時代遺跡は猿ヶ石川、来内川沿いに散布地遺跡が多く確認されている。

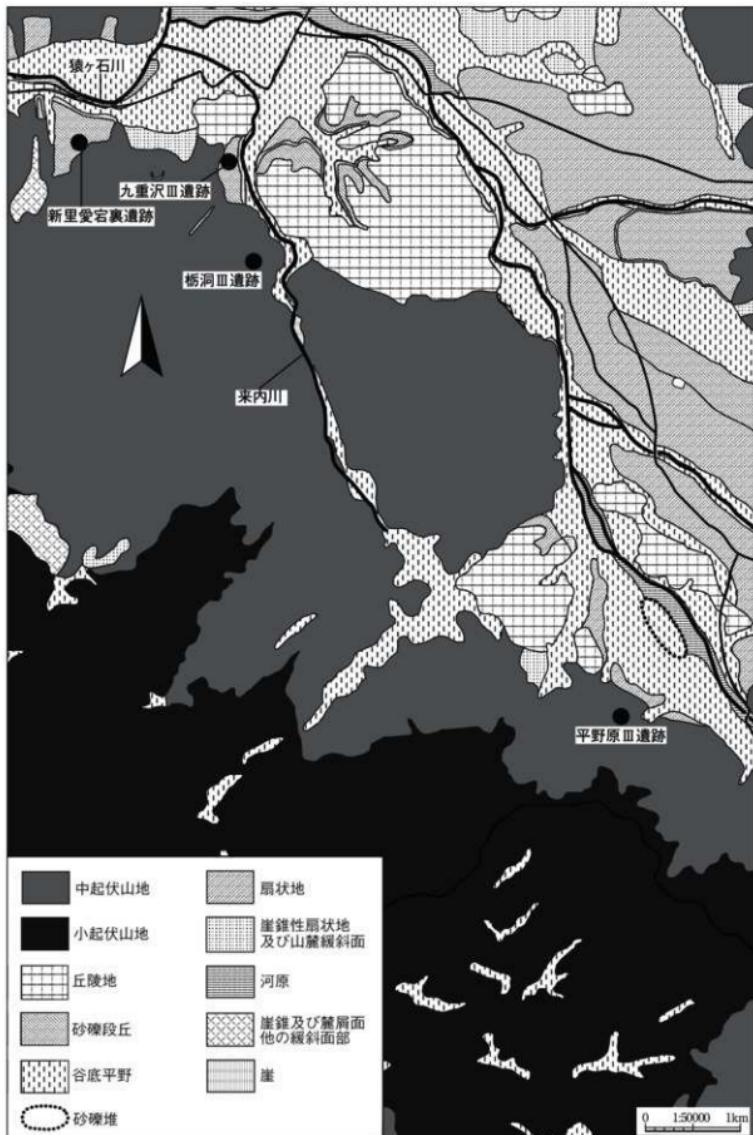

第3図 地形分類図

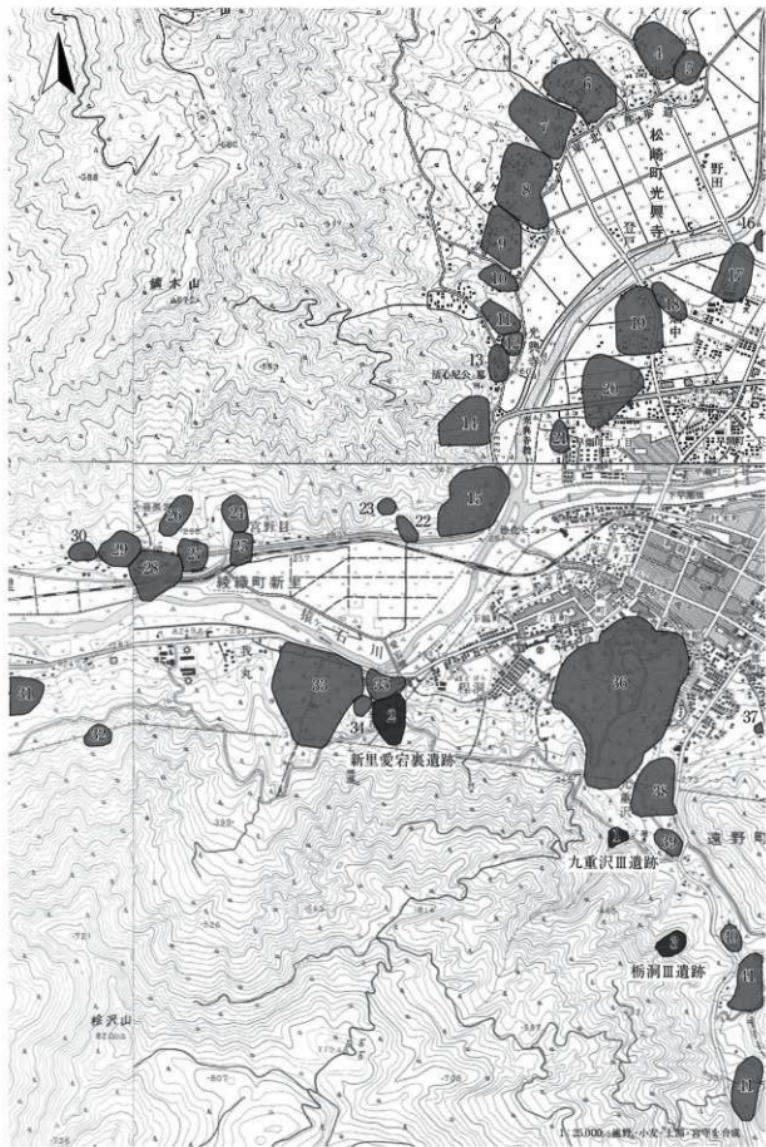

第4図 周辺遺跡分布図(1)

第1表 周辺遺跡(1)

番号	遺跡名	種別	時代	遺構・遺物	番号	遺跡名	種別	時代	遺構・遺物
1	九重沢Ⅰ	散在地	縄文(後期)	上層、地盤切	22	上宮野Ⅰ	散布地・廻跡	古代～古墳	北丘、土塁跡、埴輪等
2	新里愛宕遺	集落跡	縄文	縄文土器	23	喜野日原	散布地	古墳	古墳
3	柳原Ⅱ	散在地	縄文・古代	土塁跡、堅穴	24	喜野日Ⅱ	散在地	縄文	縄文土器(早期)
4	柳原Ⅲ	散在地	古代	土塁跡	25	古野Ⅰ	散在地	縄文	縄文土器(中期)
5	東地	散在地	古代	土塁跡	26	喜野Ⅱ	散在地	縄文	縄文土器
6	トノ山	散在地	縄文・古代	縄文土器、土塁跡	27	寒風Ⅳ	散在地	縄文	縄文土器(前期)
7	横田城(護摩堂館)	城跡	中世	城、基壇等	28	寒風Ⅴ	散在地	縄文	縄文土器(早期)
8	金ヶ沢Ⅰ	集落跡	縄文	縄文土器、石器	29	寒風Ⅵ	散在地	縄文	縄文土器(早?中期?)、石器
9	金ヶ沢Ⅱ	集落跡	縄文	縄文土器	30	寒風Ⅶ	散在地	縄文	縄文土器(早?・中期?)
10	天神Ⅰ	散在地	縄文	縄文土器	31	日影	散在地	土器、石器、石器	
11	天神Ⅱ	散在地	縄文	縄文土器	32	西風館	城跡群	中世	城、平野、聚落
12	天神Ⅲ	散在地	縄文	縄文土器	33	新里間木野	散在地	縄文・古代	縄文土器(前・後期)、土師器、明治帯、石器、石器、石器
13	天神Ⅳ	散在地	縄文	縄文土器	34	新里新浦	散在地	縄文	縄文土器(前期)
14	光興寺遺跡	城跡跡	中世	掘、土器、平場、帯跡	35	新里瓦製場跡	散在地	縄文	縄文土器
15	角鼻館	城跡跡			36	鍋倉城	城跡群	中世～近世	火薬、三の丸、三の丸、二の丸
16	栗研廻Ⅰ	散在地	古代	土塁跡	37	栗研Ⅱ	狩跡・廻跡	縄文・近世	火薬、櫛、柱・柱遺物
17	栗研廻Ⅱ	散在地	古代	土塁跡	38	九重沢Ⅲ	散在地	古墳	古墳墓道石斧等
18	畠中	散在地	古代	土塁跡	39	九重沢Ⅳ	散在地	縄文	縄文土器
19	大柳	散在地	縄文・古代	縄文土器、土塁跡	40	柳洞Ⅱ	散在地	縄文	縄文土器
20	下柳Ⅰ	散在地	縄文	縄文土器	41	夫婦石高野	集落跡	縄文	吉良刀形石器、印跡
21	下柳Ⅱ	散在地	縄文	(縄文土器・略跡)	42	沢田	散在地	縄文	縄文土器

縄文時代早期の遺物が寒風Ⅰ遺跡(28)から出土している。前期では国指定史跡である綾糸新田遺跡が挙げられる。前期前葉の大型堅穴住居跡だけからなる拠点集落跡では、国内最古であるということ、全国でも出土例の少ない大木3式土器がまとまって出土したことから、平成14年12月19日に国史跡に指定された。前期の遺物が寒風Ⅱ遺跡(30)、新里間木野遺跡(33)、新里新浦遺跡(34)から出土している。中期の遺跡は数が少ない。後期には新里間木野遺跡、柄洞Ⅱ遺跡(40)周辺に位置している。晩期は下柳Ⅱ遺跡(21)、柄洞遺跡が挙げられる。遠野市内には縄文時代早期～晩期まで幅広くみられるが、後・晩期の遺跡が最も多く確認されている。九重沢Ⅲ遺跡・柄洞Ⅲ遺跡の周辺では発掘調査が行なわれ、図版の範囲には含まれないが、柄洞遺跡は平成15・16年に遠野市教育委員会の調査で縄文時代中期～晩期の遺跡であることが確認された。柄洞Ⅱ遺跡は平成15年の当センターによる調査によって、縄文時代前期前葉、後期前葉の遺構と早期～晩期の遺物が確認されている。九重沢遺跡は平成16年の調査によって縄文時代早期～前期前葉の遺物包含層と遺構が確認された。

弥生時代の遺跡は九重沢Ⅱ遺跡(38)であり、弥生環状石斧が出土している。

古代の遺跡の分布は、縄文時代と比較してやや平坦な面を利用していることが明らかである。薬研瀬Ⅱ遺跡(17)や畠中遺跡(18)、大柳遺跡(19)などは猿ヶ石川と早瀬川に挟まれた土地を利用していると考えられる。

中世では西風館(32)、角鼻館(15)、光興寺館(14)、横田城(護摩堂館)(7)、東館(5)、鍋倉城(36)が挙げられる。横田城(護摩堂館)は遠野十二郷保を治めていた阿曾沼氏が築いたものである。阿曾沼氏は下野国阿曾沼郷を本貫の地とする一族で、代官として親類の宇生方広房を遣わし遠野を治めていた。やがて、阿曾沼朝兼が下野阿曾沼家による分家し、遠野に移り住む際に築城したものである。その後、阿曾沼広郷が領主であった天正年間(1573～1592)に横田城から鍋倉城へと移転している。慶長5年(1600)には、領主阿曾沼広長の不在を狙い鱒沢広勝が鍋倉城を占拠し、三戸南部氏の支配下に入り、近世盛岡藩の一部となつたが、城代の交代などで、遠野城下の治安が悪化している。遠野は仙台藩と境を接する要所であり、盛岡藩主南部利直は八戸を本拠地としていた根城南部氏を遠野に移し、治めさせている。

一方、平野原Ⅲ遺跡は猿ヶ石川の支流である早瀬川と猫川の合流地点より約3km南に位置し、早瀬川にそぞろ沢で形成された尾根上に位置する。縄文時代前期の遺跡では猫川と早瀬川の間に位置する林崎Ⅰ遺跡(22)がある。林崎Ⅰ遺跡は縄文時代前期から中期まで継続する遺跡である、縄文時代中



第5図 周辺遺跡分布図(2)

第2表 周辺遺跡(2)

番号	遺跡名	種別	時代	遺構・遺物	番号	遺跡名	種別	時代	遺構・遺物
1	平野原Ⅲ	散布地	縄文	土器、土坑、方形ブランケット	20	火尻Ⅱ	散布地	平安	土器群
2	清水川Ⅰ	集落跡	縄文	绳文土器(後期)、石棒、石斧	21	林崎Ⅲ	散布地	縄文	縄文土器
3	赤羽一里塚	一里塚	江戸		22	林崎Ⅳ	集落跡	縄文	绳文土器(前末～中期)、磨製石斧、土器、石斧、石器
4	清水川Ⅱ	散布地	土器		23	林崎Ⅴ	散布地	縄文	縄文土器
5	伊庭	散布地	縄文、平安	绳文土器、土器群	24	森ノ上丘	散布地	縄文	縄文土器
6	御垣前	散布地	土器		25	宇南田Ⅲ	散布地	縄文	縄文土器
7	赤羽Ⅰ	散布地	土器		26	宇南田Ⅳ	散布地	縄文、平安	绳文土器(晚期)、主張群
8	赤羽Ⅱ	散布地	縄文	绳文土器	27	森ノ下Ⅰ	散布地、城跡跡	縄文	縄文土器
9	川原Ⅰ	散布地	平安	土器群	28	渕沢	散布地	縄文	縄文土器
10	川原Ⅱ	散布地	平安	土器群	29	木田湖	城跡跡	中世	土器、平地、散石
11	甲子Ⅰ	散布地	縄文	绳文土器	30	二田一里塚	江戸		
12	越田	散布地	土器		31	寺原敷	散布地	縄文	縄文土器
13	万金頭	城跡跡	中世	土器、平地、带器、土器	32	岩崎	散布地	縄文	縄文土器
14	切堀	散布地	縄文	绳文土器、石器	33	豊船(開口部)	散布地、城跡跡	縄文、中世	兩次土器、石器、石器、土器、空地、平地、散石
15	地崎	集落跡	縄文	绳文土器(前期)、石斧、石器	34	渕ノ沢	散布地		
16	平倉觀音	散布地	縄文	绳文土器(後末期)、土器	35	平倉	散布地	縄文	縄文土器、磨製石斧
17	林崎前	城跡跡	中世	土器	36	宇南林	城跡跡		
18	切堀Ⅱ	散布地	縄文		37	平野原	散布地	縄文	縄文土器(中期)、石器
19	火尻Ⅰ	散布地	縄文	绳文土器	38	平野原Ⅲ	散布地	縄文	縄文土器

期の遺物は平野原遺跡(37)で確認されている。後期の遺跡は清水川Ⅰ遺跡(2)である。晩期になると遺跡数も増え、地崎遺跡(15)、平倉觀音遺跡(16)、宇南田Ⅰ遺跡(26)で晩期の遺物が確認されている。

1 野外調査の方法

弥生時代の遺跡は周辺には確認できなかったが、古代の遺跡として伊原遺跡(5)、河原Ⅰ遺跡(9)、河原Ⅱ遺跡(10)、切掛Ⅱ遺跡(18)、火尻Ⅱ遺跡(20)、宇南田Ⅰ遺跡が挙げられる。

中世には刃金館(13)、林崎館(17)、太田館(29)、篠館(関口館)(33)が確認されている。自然丘陵や山裾を利用して、館を築いていたと考えられる。また、赤川一里塚(3)、辻田一里塚(30)の江戸時代の一里塚も確認されている。

引用・参考文献

遠野市史編集委員会1974「遠野市史」第一巻

遠野市史編集委員会1974「遠野市史」第一巻

遠野市教育委員会2005「柄洞跡・個人宅地造成に伴う発掘調査報告書」・「遠野市埋蔵文化財調査報告書第15集

遠野市教育委員会 2012 「鍋倉城本丸跡発掘調査報告書」遠野市埋蔵文化財調査報告書第10集

(財)岩手県文化振興事業団埋蔵文化財センター2003「柄洞Ⅱ遺跡」岩手県文化振興事業団埋蔵文化財報告書第436集

(財)岩手県文化振興事業団埋蔵文化財センター2004「九重沢遺跡」岩手県文化振興事業団埋蔵文化財報告書第435集

(公財)岩手県文化振興事業団埋蔵文化財センター2014「新田Ⅱ遺跡」岩手県文化振興事業団発掘調査報告書第622集
国土交通省水管理・国土保全局2013「北上川水系の流域及び河川の概要」

III 野外調査と室内整理の方法

1 野外調査の方法

遺構名は検出順に付与した。発掘調査中は略号(S I・S Kなど)を用いたが、本書では「1号竪穴住居跡」、「1号土坑」と表記した。また、フラスコ状土坑も土坑として表記している。遺構の規模は平面形規格・深さを「m」で表現した。遺構図面は点検後、必要に応じて第二原図を作成した。図版中の縮尺には個々にスケールを付した。なお、スクリーントーンの種類は使用した図版ごとに付している。

2 室内整理の方法

発掘調査終了後の整理作業は、当センター内にて行った。遺構の平面図および断面図は電子平板で作成し、EPS 形式で保管している。遺構等写真はアルバムにより整理を行った。報告書に掲載する遺構写真は選択後、Adobe InDesign によって割付を作成した。

遺物は、洗浄および注記後各種別に分類した後出土地点ごとに重量計測を行い、接合作業を実施し、必要なものは石膏による復元作業を行い、掲載分と不掲載に細分類し、前者については仮番号を付し登録を行った。登録にあたっては、土器は算用数字、石器は S 1…のように種別ごとに異なるアルファベットと番号を付している。その後、報告書掲載遺物が最終的に決定した段階で、新たに算用数字の連番による掲載を行った。登録後、実測と写真撮影を行った。掲載遺物の選択基準は、実測可能な残存状況を原則とし、土器類の破片については特徴から時期や土器型式を特定できるものを中心とした。遺物の実測作業は、原寸での実測を基本とした。実測を行った遺物は净書し図版用の版下を作成した。また、縄文土器器面表面は湿布によって採拓した。遺物の写真撮影はデジタルカメラを用いて行い、データを編集し写真図版として掲載した。遺物写真は JPEG 形式を保管している。全ての処理が終了した遺物は、本書掲載遺物と不掲載遺物に分けて所定の場所へ収納した。