

岩手県文化振興事業団埋蔵文化財調査報告書第322集

芦名沢II遺跡発掘調査報告書

東北新幹線盛岡・八戸間建設工事関連遺跡発掘調査



財岩手県文化振興事業団

埋蔵文化財センター

あし な ざわ

芦名沢 II 遺跡発掘調査報告書

東北新幹線盛岡・八戸間建設工事関連遺跡発掘調査

序

岩手県には旧石器時代の遺跡をはじめとする数多くの埋蔵文化財包蔵地があり、平成10年度の岩手県教育委員会のまとめでは10,500箇所を越えております。これら先人たちの創造してきた文化遺産を保存し、後世に伝えていくことは、私たち県民に課せられた重大な責務であります。

一方、広大な面積を有する本県の大部分は山地であり、地域開発に伴う社会資本の充実も県民の切実な願いであることは言うまでもありません。

このような埋蔵文化財の保護・保存と開発との調和は今日的課題であり、当岩手県文化振興事業団では、埋蔵文化財センター創設以来、岩手県教育委員会の指導と調整のもとに、開発事業によってやむを得ず消滅する遺跡の発掘調査を行い、記録保存する措置をとってまいりました。

本報告書は「東北新幹線盛岡～八戸間の建設工事」に関連して、平成10年度に発掘調査を行った岩手郡玉山村芦名沢II遺跡の調査結果をまとめたものであります。同遺跡からは縄文時代中期後葉の住居跡のほか、縄文時代早期から晩期にいたる土器や石器が発見され、ここに調査結果をまとめた報告書を発刊する運びとなりました。

この報告書が広く活用され、斯学の研究のみならず埋蔵文化財に対する理解の一助となれば幸いです。

最後になりましたが、これまで発掘調査及び報告書作成にご援助、ご協力を賜りました日本鉄道建設公団盛岡支社及び玉山村・岩手町両教育委員会をはじめとする関係各位に衷心より謝意を表します。

平成11年12月

財団法人 岩手県文化振興事業団

理事長 船 越 昭 治

例　　言

1. 本報告書は、岩手郡玉山村大字馬場字芦名沢34-2ほかに所在する芦名沢II遺跡の発掘調査結果を収録したものである。

2. 本遺跡の発掘調査は東北新幹線盛岡～八戸間の建設工事に伴う事前の緊急発掘調査である。調査は岩手県教育委員会と日本鉄道建設公団盛岡支社の協議を経て、跡岩手県文化振興事業団埋蔵文化財センターが担当した。

3. 岩手県遺跡台帳に登録される遺跡番号・遺跡略号は次のとおりである

　遺跡番号　　KE 47-1367

　遺跡略号　　AZ II-98

4. 発掘調査期間は、平成10年10月1日～29日、発掘調査面積は590m²である。室内修理期間は、平成11年2月1日～3月31日である。報告書の執筆と合わせて、ともに古館真身・相津吉彦が担当した。

5. 遺物の分析・鑑定は次の方々にお願いした。(敬称略)

　石質鑑定…矢内桂三・柳沢忠昭（花崗岩研究会）

6. 本報告書作成にあたり、次の方にご協力・ご指導をいただいた。(敬称略)

　熊谷常正（盛岡大学）

7. 土層の観察は『新版標準土色帖』(小山・竹原:1992) によった。

8. 遺跡内の基準点測量・基準杭の設置は、㈱ハイマー・テックに委託した。

9. 調査成果の一部は『岩手県埋蔵文化財調査略報（平成10年度分）』（岩埋文311集）に概略を発表しているが本書の内容が優先するものである。

10. 調査で得られた出土遺物や整理に関わる一切の資料は、岩手県立埋蔵文化財センターで保管・管理している。

11. 本報告書で使用した地形図は国土地理院発行のものであり、図中に図幅名と縮尺を記した。

目次

序
例 言
目 次

<本文>

I. 調査に至る経緯.....	3	2. 室内整理.....	10
II. 遺跡の位置と環境.....	3	V. 検出された遺構と遺物.....	12
1. 遺跡の位置と立地.....	3	1. 竪穴住居跡.....	12
(1) 位置.....	3	2. 焼土遺構.....	14
(2) 立地.....	3	3. 土器・上製品.....	16
2. 基本順序.....	5	4. 石器・石製品.....	18
3. 周辺の遺跡.....	6	V. まとめ.....	39
III. 調査方法と整理方法.....	9	参考文献.....	40
1. 野外調査.....	9	抄録.....	64

<図版>


第1図 岩手県全図.....	1	第15図 遺構外出土遺物・土器(6).....	24
第2図 遺跡位置図.....	2	第16図 遺構外出土遺物・土器(7).....	25
第3図 調査区と周辺の地形.....	4	第17図 遺構外出土遺物・土器(8).....	26
第4図 基本順序.....	5	第18図 遺構外出土遺物・土器(9).....	27
第5図 周辺の遺跡分布図.....	8	第19図 遺構外出土遺物・土器(10) ミニチュア上器、土製品.....	28
第6図 凡例.....	10	第20図 遺構外出土遺物・土器(11).....	29
第7図 遺構配置図・グリッド配置図.....	11	第21図 遺構外出土遺物・石器(1).....	30
第8図 R A 0 1 竪穴住居跡・出土遺物.....	13	第22図 遺構外出土遺物・石器(2).....	31
第9図 焼土遺構 (RF 0 1 ~ 0 4)	15	第23図 遺構外出土遺物・石器(3).....	32
第10図 遺構外出土遺物・土器(1).....	19	第24図 遺構外出土遺物・石器(4).....	33
第11図 遺構外出土遺物・土器(2).....	20	第25図 遺構外出土遺物・石器(5).....	34
第12図 遺構外出土遺物・土器(3).....	21	第26図 遺構外出土遺物・石器(6).....	35
第13図 遺構外出土遺物・土器(4).....	22		
第14図 遺構外出土遺物・土器(5).....	23		

＜写真図版＞

写真図版 1 遺跡遠景（航空写真）	43	写真図版13 遺構外出土遺物・土器(9)	55
写真図版 2 調査区	44	写真図版14 遺構外出土遺物・土器(10)	
写真図版 3 RA01 壑穴住居跡	45	ミニチュア土器	56
写真図版 4 焼土遺構・土器出土状況	46	写真図版15 遺構外出土遺物・土・石製品	57
写真図版 5 RA01出土遺物、遺構外出土遺物 ・土器(1)	47	写真図版16 RA01出土遺物、遺構外出土遺物 ・石器(1)	58
写真図版 6 遺構外出土遺物・土器(2)	48	写真図版17 遺構外出土遺物・石器(2)	59
写真図版 7 遺構外出土遺物・土器(3)	49	写真図版18 遺構外出土遺物・石器(3)	60
写真図版 8 遺構外出土遺物・土器(4)	50	写真図版19 遺構外出土遺物・石器(4)	61
写真図版 9 遺構外出土遺物・土器(5)	51	写真図版20 遺構外出土遺物・石器(5)	62
写真図版10 遺構外出土遺物・土器(6)	52	写真図版21 遺構外出土遺物・石器(6)	63
写真図版11 遺構外出土遺物・土器(7)	53	写真図版22 遺構外出土遺物・石器(7)	64
写真図版12 遺構外出土遺物・土器(8)	54		

＜表＞

第1表 周辺の遺跡一覧	6
第2表 遺物観察表（土器・土製品）	36
第3表 遺物観察表（石器・石製品）	38

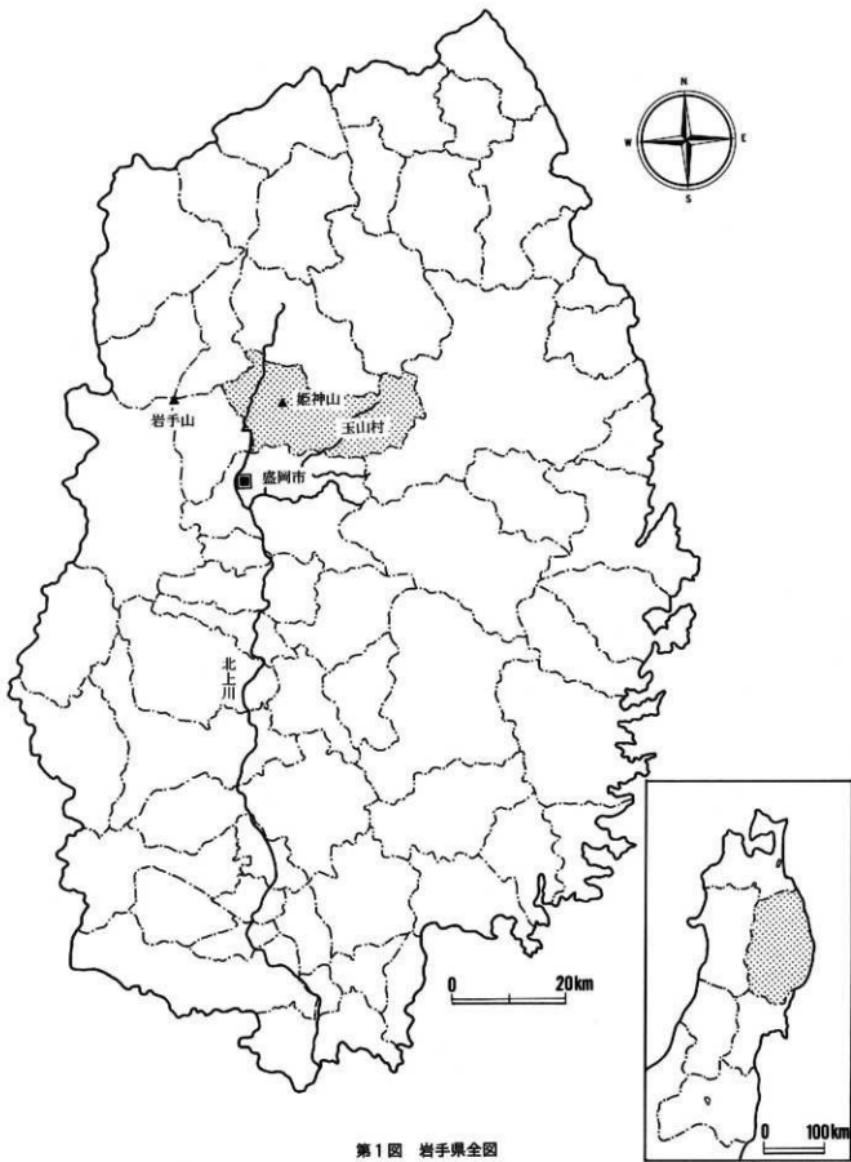

第1図 岩手県全図



第2図 遺跡位置図

1 : 50,000 盛岡・沼岡内

I. 調査に至る経過

芦名沢II遺跡は「東北新幹線盛岡～八戸間の建設工事」の施工に伴って、その事業区域内に存することから発掘調査を実施することになったものである。

東北新幹線は昭和48年に盛岡～青森間の整備計画が策定され、平成3年に盛岡～沼宮内間及び八戸～青森間は新幹線鉄道直通線（ミニ新幹線）とし、沼宮内～八戸間は標準軌新線（フル規格新幹線）として実施計画が認可され、同年9月に盛岡～青森間の建設工事に着手した。その後、平成7年に盛岡～沼宮内間がフル規格新幹線に変更になり、現在、盛岡～八戸間96.6kmの新幹線工事が本格的に進められている。

また、八戸～新青森間に於いては、平成10年3月に標準軌新線（フル規格新幹線）として実施計画の認可を受けて同年7月に八甲田トンネル出口の工事に着手している。

盛岡～八戸間の埋蔵文化財包蔵地については、岩手県教育委員会が平成7年度に分布調査を実施し、芦名沢II遺跡も確認されている。その結果に基づいて岩手県教育委員会は日本鉄道建設公団盛岡支社に対し、事業について照会した。回答をうけた岩手県教育委員会は日本鉄道建設公団盛岡支社と協議を行い、発掘調査を財團法人岩手県文化振興事業団埋蔵文化財センターの受託事業とするとした。

これにより、岩手県教育委員会は平成10年度事業について、平成10年1月29日付け「教文第902号」により財團法人岩手県文化振興事業団に通知した。

これを受けて財團法人岩手県文化振興事業団は芦名沢II遺跡について同年6月25日付けで委託契約を締結し、10月1日から発掘調査に着手した。

II. 遺跡の位置と環境

1. 遺跡の位置と立地

(1)位置（第2図）

芦名沢II遺跡は岩手県岩手郡玉山村大字馬場字芦名沢34-2他に所在し、東日本旅客鉄道東北本線好摩駅の東方2.6km付近に位置している。地形図上では、国土地理院発行の5万分の1地形図「沼宮内」(N J-54-13-13)の図幅に含まれ、北緯39度52分36秒、東経141度12分19秒付近である。

(2)立地（第3図）


本遺跡の所在する玉山村は詩人石川啄木の故郷として全国的にも名高い場所である。県都盛岡市の北に隣接し、東は岩泉町、西は西根町・流沢村、北は岩手町・葛巣町に接して、その範囲はほぼ東西に長く、南北に狭い形になっており、総面積は397.9haである。1954年（昭和29年）町村合併促進法により玉山村・葛巣村組合村と渋民村と合併し、さらに翌年には巻郷村を編入合併し、村名を「玉山村」、役場は渋民におき現在に至っている。

村の東部は外山高原、岩洞湖、早坂高原を含む北上山地によって占められ、その最高峰に標高1123.8mの姫神山があり、奥羽山系に属する岩手県の最高峰岩手山（標高2038.2m）に対峙している。

西部は、北上川が南流し、その流域に耕地が開けており、この北上川とほぼ並行して国道4号と東日本旅客鉄道東北本線が南北に走っている。

集落及び居住人口は、東部の山地が疎で、西部北上川沿いの低地部は密となっている。

またこの地域は岩手山系側から岩手風といわれる、春秋両季の風が強いが、北風はほとんど少なく、姫神

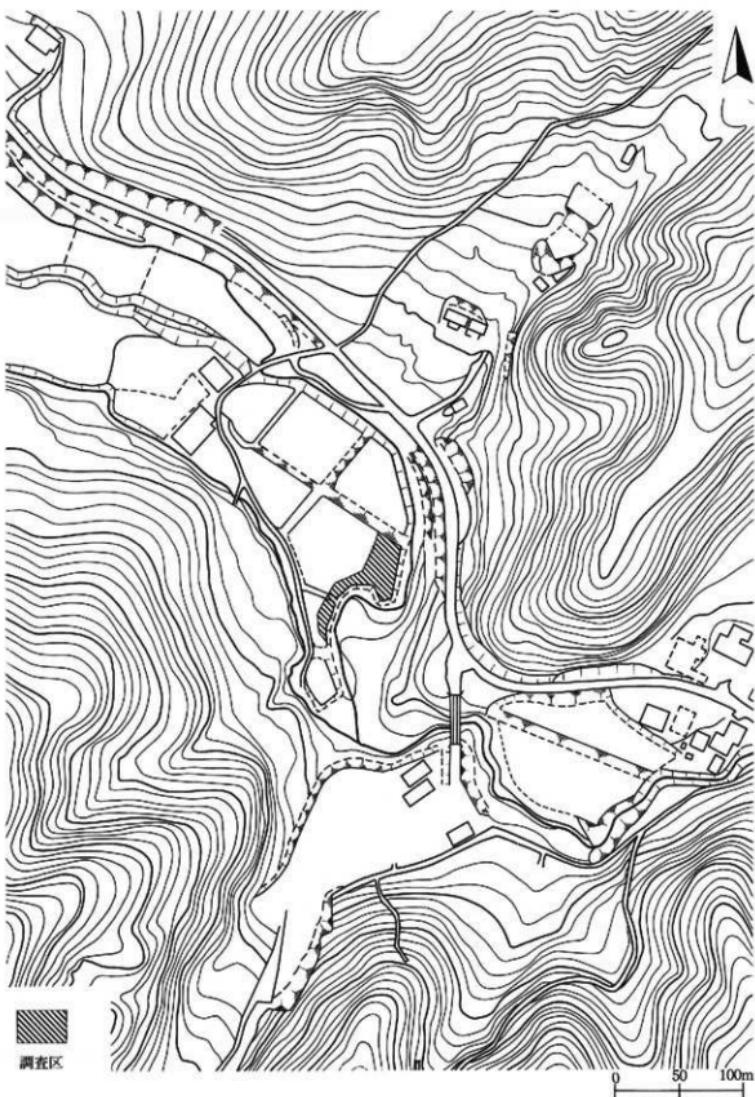

第3図 調査区と周辺の地形

山系側は比較的穏やかである。全般に奥羽山脈からの南西の季節風が強く、風害が雪をもたらしてくるので、昔は農家などでは草簾のすだれをめぐらし、風よけをつくったということである。

本遺跡は姫神山麓から北西に流れ北上川に合流する芦名沢川により形成された狭小な扇状地の扇央部に、芦名沢川が枝分かれした中州状を呈する微高地に立地している。調査区の標高は212m前後、芦名沢川との比高は約2mである。南側と北側に標高300m程の山を控え北西に向けて開かれているため10段階で、この場所に人が当たるのは午前9時過ぎであり、午後3時を過ぎると日が陰り始めるいわゆる11時の崖地である。現況は休耕田であるが、昭和30年代に開墾整備が行われ調査区内は全面的に整地されている。

2. 基本層序（第4図 写真図版2）

本遺跡は前述のとおり、開墾整備により西南側の微高地から北東側の低地にかけて多量の土が動かされており、一部は地山面まで削平、擾乱をうけている。調査区の川沿い部分は水が湧出する面まで土が盛られている。また調査区中央部は表土を除去すると地山が露出されるので、東寄り部分で比較的堆積の厚いところを基本層序とした。

第I層 10YR2/2 黒褐色土 粘性・しまりややあり、植物根多量に混入、耕作土

第II層

II a層 10YR2/1 黒色土 粘性ややあり
り しまりあり 植物根混入、
バミス微量に含む

II b層 10YR2/3 黑褐色土 粘性やや
あり しまりあり10YR4/6褐色
土を多量に混入

II c層 10YR3/1 黑褐色土 粘性・し
まりややあり バミス微量に含む

第III層 10YR3/2 黑褐色土 粘性やや
あり しまりありバミス少量
含む


第IV層

IV a層 10YR3/3 暗褐色土 粘性なし
しまりあり スコリア混入

IV b層 10YR3/4 暗褐色土 粘性なし
しまりあり 植物根バミス
混入 10YR2/2 黑褐色土が
斑に混入している

第V層 10YR2/3 黑褐色土 粘性・しまりややあり
植物根・バミス少量含む
第III層よりやや明るい

第VI層 10YR4/6 褐色土 粘性あり しまりややあり
バミス少量、10YR2/3 黑褐色土混入

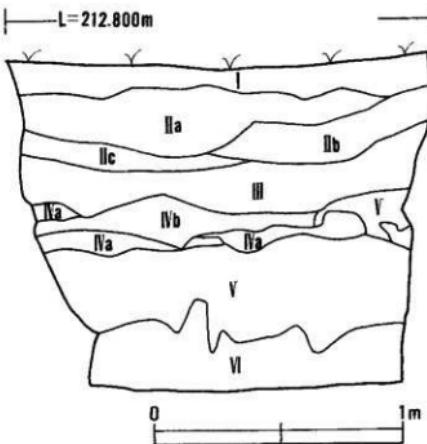

第4図 基本層序

第II層は調査区の南西側のやや高いところから地山まで削って運ばれてきたものであり、第III層は木末II層の上にあった土が運ばれてきたものと思われる。なおIII層の下部から新しい陶器（すり鉢）の破片が出土している。IV層には一部水性堆積も観察できる。

遺物は各層から検出されるが特にII・III層で多く、IV層・V層では少ない。出土遺物の新旧が層序に一致しない例が多くある。

3. 周辺の遺跡（第5図）

岩手県教育委員会文化課が作成した「岩手県埋蔵文化財包蔵地一覧」によると、本遺跡のある玉山村には202箇所の遺跡が登録されている。これによるとその分布は、主に北上川東岸と、北上山地から北上川に注ぐ中小河川の周辺に多く集中しているのに対して、北上川西岸及び東部の北上山地においては疎らである。

ここでは、特に本遺跡の周辺の古代以前の遺跡に限って表と図にまとめてある。

番号	遺跡名	時代	種別	遺構・遺物	市町村名	番号	遺跡名	時代	種別	遺構・遺物	市町村名
1	芦名沢II	縄	散	縄文土器	玉山村	32	三枚石	縄・弥	散	散	玉山村
2	川口II	縄	集	縄文土器(後)	岩手町	33	境平II	縄	集	縄文土器	玉山村
3	草柄	縄・弥	散	縄文土器(後)石器	岩手町	34	半森II	縄	散	縄文土器	玉山村
4	境田	縄	集	縄文土器(中)	岩手町	35	学校屋敷	縄	散	縄文土器	玉山村
5	上塙田	縄	散	縄文土器・ろくろ土器	岩手町	36	古川	縄	集	土師器	玉山村
6	草柄	縄・弥	散	縄文土器	岩手町	37	小袋I	-	集	土師器	玉山村
7	秋浦IV	縄・弥	集	縄文土器(前・中)	岩手町	38	小袋II	-	集	土師器	玉山村
8	門満寺跡	縄	寺・集	縄文土器(中・後)	岩手町	39	釜崎	縄	集	縄文土器・土師器	玉山村
9	秋浦I	縄・古	散	縄文土器(前・後)	岩手町	40	元好摩	縄	散	縄文土器(中・後)・土器	玉山村
10	秋浦II	縄	散	縄文土器(後・晚)	岩手町	41	いたこ石	-	散	土器・土器・瓦・瓦	玉山村
11	秋浦III	縄・弥	集	縄文土器(中・後)・土器	岩手町	42	袋袋I	-	散	土器	玉山村
12	高梨	縄	集	縄文土器(中・後)石器	岩手町	43	袋袋II	縄	散	縄文土器	玉山村
13	桑畠I	縄・弥	-	縄文土器(後)条生土器	岩手町	44	馬場北	縄	散	縄文土器	玉山村
14	大石平	縄・古	散	縄文土器・土師器	西根町	45	馬場中	縄	散	縄文土器・土師器	玉山村
15	永井沢II	縄	集	縄文土器・土師器	玉山村	46	馬場南	縄	散	縄文土器・七音器・益器	玉山村
16	百目木	縄	散	土器・土師器	玉山村	47	馬場I	縄	集	縄文土器	玉山村
17	永井	平	集	土器・土器・土器・瓦	玉山村	48	馬場IV	縄	散	縄文土器	玉山村
18	永井沢II	集	-	土器・土器・土器・瓦	玉山村	49	馬場II	縄	集	縄文土器(中未)	玉山村
19	十穂	縄	散	縄文土器・土器	玉山村	50	豆子たご	縄	散	縄文土器・土師器	玉山村
20	荒屋	縄	散	縄文土器・土器	玉山村	51	状小屋I	縄	散	縄文土器(中未)・土器	玉山村
21	梨木平	縄・弥	散	縄文土器・弥生土器	玉山村	52	状小屋II	縄	散	縄文土器・土器・フレーク	玉山村
22	下平	縄・弥	散	縄文土器・条生土器	玉山村	53	状小屋III	縄	散	縄文土器	玉山村
23	境平I	縄	散	縄文土器・土器	玉山村	54	沢田II	縄	散	縄文土器・土師器	玉山村
24	手形削葉	縄・弥・平	散	縄文土器・土器・土器	玉山村	55	沢山I	縄	散	縄文土器	玉山村
25	平森I	縄	散	縄文土器(後)・土器	玉山村	56	沢田	縄	散	縄文土器	玉山村
26	才津沢	縄・弥・平	集	縄文土器・土器	玉山村	57	沢田IV	縄・平	集・散	縄文土器・土器・瓦	玉山村
27	本宮I	縄・平	散	縄文土器・土師器	玉山村	58	芋田V	縄	集	縄文土器・土師器	玉山村
28	巻堀I	縄	散	縄文土器(晚)	玉山村	59	馬場田	縄	散	縄文土器	玉山村
29	巻堀II	縄	散・集	縄文土器(晚)	玉山村	60	芦名沢I	縄・平	散	縄文土器・土師器	玉山村
30	船下I	縄・弥	散	縄文土器(後)条生土器	玉山村	61	芦名沢IV	縄	散	縄文土器	玉山村
31	船下II	縄・弥	散	縄文土器(後)条生土器	玉山村	62	芦名沢III	縄	散	縄文土器	玉山村

第1表 周辺の遺跡一覧(1)

番号	遺跡名	時代	種別	遺構・遺物	市町村名	番号	遺跡名	時代	種別	遺構・遺物	市町村名
63	山巒小塚	縄・中	城・敵	縄文土器(後)玉山城	玉山村	98	山屋田	縄	散	縄文土器	玉山村
64	高木II	縄	散	縄文土器(後)玉山城	玉山村	99	山屋V	縄	散	縄文土器	玉山村
65	高木I	縄	散	縄文土器(中・後)	玉山村	100	山屋館	縄・中	散・城	縄文土器、土師器、平易	玉山村
66	上山I	縄	散	縄文土器	玉山村	101	沢日	縄	散	縄文土器	玉山村
67	上芋山	縄	散	縄文土器	玉山村	102	山原IV	縄	散	縄文土器	玉山村
68	下芋田	弥	散	弥生土器	玉山村	103	山屋開壁	縄	散	縄文土器	玉山村
69	沢田III	縄・平	集・散	縄文土器(前)土師器	玉山村	104	田の沢	縄	散	縄文土器(後・先)土師器	玉山村
70	沢田VI	縄	散	縄文土器	玉山村	105	田の沢C	縄	散	縄文土器(後)	玉山村
71	芋田A	縄・平	散	縄文土器、土師器	玉山村	106	田の沢D	縄	散	縄文土器	玉山村
72	芋田II	弥・平	散	弥生土器、土師器	玉山村	107	牡丹野	縄	散	土師器	玉山村
73	芋田E	縄	散	縄文土器	玉山村	108	鶴塚	縄	散	土師器	玉山村
74	芋田D	縄・平	散	縄文土器、土師器	玉山村	109	果田	縄	散	縄文土器	玉山村
75	芋田C	縄・平	集	縄文土器、土師器、陶器	玉山村	110	小前田I	縄	散	縄文土器	玉山村
76	芋田F	縄・平	集	縄文土器(中)土師器	玉山村	111	小前田II	縄	散	縄文土器	玉山村
77	芋田沢	縄・弥	散	縄文土器(後)玉山城	玉山村	112	大森I	平	散	土師器	玉山村
78	芋田G	古	散	土師器	玉山村	113	越戸	平	散	土師器	玉山村
79	前山I	縄	散	縄文土器(後)石川、石神、土偶	玉山村	114	小長根I	縄	散	縄文土器	玉山村
80	前田II	縄	散	縄文土器(後)	玉山村	115	洪民東裏	縄	散	縄文土器	玉山村
81	武道III	縄	散	縄文土器	玉山村	116	長渡	縄・平	散	縄文土器、土師器	玉山村
82	延久保II	縄	散	縄文土器	玉山村	117	小長根I	縄	散	縄文土器	玉山村
83	延久保III	縄・平	散	縄文土器、土師器	玉山村	118	愛宕裏A	縄	散	縄文土器、土師器	玉山村
84	延久保IV	縄	散	縄文土器	玉山村	119	愛宕裏B	縄	散	縄文土器	玉山村
85	延久保V	縄・弥	散	縄文土器、北式土器	玉山村	120	愛宕裏C	縄	散	縄文土器	玉山村
86	武道II	縄	散	縄文土器	玉山村	121	人森IV	縄	散	縄文土器	玉山村
87	武道IV	縄	散	縄文土器	玉山村	122	大森III	縄	散	縄文土器	玉山村
88	武道I	縄・平	散	縄文土器、土師器	玉山村	123	大森II	縄	散	縄文土器	玉山村
89	八幡館	縄	散	縄文土器	玉山村	124	大森II	縄	散	縄文土器	玉山村
90	武道東	縄	散	縄文土器	玉山村	125	館石	縄	散	縄文土器	玉山村
91	延久保I	縄	散	縄文土器(中・後)土偶	玉山村	126	館石II	縄	散	縄文土器	玉山村
92	山原	縄・弥	散	縄文土器、弥生土器、土師器	玉山村	127	館石III	縄	散	縄文土器	玉山村
93	合羽沢	縄	散	縄文土器(後)玉山城	玉山村	128	山屋沢II	縄	散	縄文土器(後)石器、土偶	玉山村
94	水上	縄	散	縄文土器(後)	玉山村	129	寺の沢	縄	散	縄文土器(後)	玉山村
95	田の沢B	縄	散	縄文土器(後)弥生土器	玉山村	130	大谷地頭	縄	散	縄文土器、石器	玉山村
96	大坊石	縄	散	縄文土器	玉山村	131	大谷地	縄	散	縄文土器、土偶	玉山村
97	山屋II	縄	散	縄文土器	玉山村						

縄…縄文 弥…弥生 古…古代 平…平安 中…中世
 散…散布地 集…集落地 城…城跡 寺…寺院跡

第1表 周辺の遺跡一覧(2)



1 : 50,000 盛岡・沼宮内

第5図 周辺の遺跡分布図

III. 調査方法と整理方法

1. 野外調査

(1) グリッドの設定

調査区の座標設定とグリッドを設定するにあたっては、平面直角座標（第X系）を用いた。設定した座標の基準点は以下のとおりである。

基準点1	X = -13,598.000m	Y = 31,828.000m	標高 = 213.093m
基準点2	X = -13,622.000m	Y = 31,828.000m	標高 = 212.615m
補 点1	X = -13,622.000m	Y = 31,816.000m	標高 = 212.635m

調査範囲をカバーできるグリッドを設定するにあたっては、原点を北西に置き、20m間隔で西から東に0 I II III…、北から南に向かってA B C…として大グリッドを組んだ。さらに各グリッドを4m四方の小グリッドで25等分し、西から東そして北から南に01～25と割り当てて、小グリッド名を表すこととした。各グリッドの呼称はA I 01、C II 25等とし各区画の北西隅の杭をもってそのグリッドの呼称とした。

(2) 粗掘と精査

調査区はほぼ平坦な地形であるが、文化課の試掘結果によると整地が行われており、南西の微高地から北東の低地に多量の土が動かされている模様であった。よって原地形と整地層を確認する意味も兼ねてトレチを地形に合わせて設定し、調査区の状況把握につとめた。

その結果、調査区中央部においては地山面まで削平をうけており、一部には重機のキャビラ痕が残されている箇所もあった。東及び北東部の川に近い部分は元々低地で、ここに大量の盛り土がなされて平坦な耕作面が造られていることが分かった。但し、調査段階では、ここに重機の搬入路を確保できなかったため、全て人力により、層位に基づいてトレチを拡大する方法で遺構検出を行った。

精査は原則的に住居跡、炉跡については4分法で、他は2分法で埋土の観察を行った。

調査面積は590m²である。

(3) 遺構の記録

遺構の記録は、写真撮影と実測図の作成により行った。

写真撮影は35mm判モノクロームとカラースライド各1台、モノクローム6×7cm判1台を使用した。さらにボラロイドカメラもモモ的に使用した。

実測は簡易遺り方測量で行い、原則として1/20の縮尺を基本とした。平面図はグリッドに合わせた1mメッシュを測量基線とし、断面図は水平水糸を張って実測の基線とした。

(4) 遺物の取り上げと遺構の呼称

遺物のほとんどは遺構外出土である。よって出土地点をグリッド名で表し、基本層序に基づいて取り上げた。

遺構の呼称は堅穴住居跡はR A 01、焼土遺構はR F 01、02、03、04とした。

2. 室内整理

(1) 遺物の処理

取り上げた遺物は、野外調査と並行して雨天時に水洗し、室内に戻ってからは注記、接合、復元を行った。その後、報告書掲載用のものを選別して台帳に登録し、実測、拓影図作成、計測、トレース、写真撮影を行ってから遺物図版作成を行った。

石器についても同じ手順で進めた。但し石器については代表的なものを選択して掲載した。

なお、石器の欠損しているものの数値はカッコ書きとした。

(2) 遺物図版

遺構から出土したものは遺構別に掲載した。土器については遺構外出土のものは縄文時代早期から始めて晩期へと並べるように努めた。石器は器種ごとに掲載した。

縮尺は土器及び土製品は3分の1、石器は2分の1、3分の2を原則とし、図中には縮尺比を表すスケールを付した。

(3) 遺構図面


各遺構の図面は点検のうえ、必要なものについては第二原図を作成し、トレースを行った。図版作成に当たっては縮尺を1/40とし、各図にスケールを付した。

(4) 写真図版


遺物の写真図版については各図に縮尺を付したが、遺構の写真図版は縮尺不定である。

遺物の個々の番号は遺物図版の番号と一致している。

図中に使用した記号・スクリーントーンの凡例は図6のとおりである。

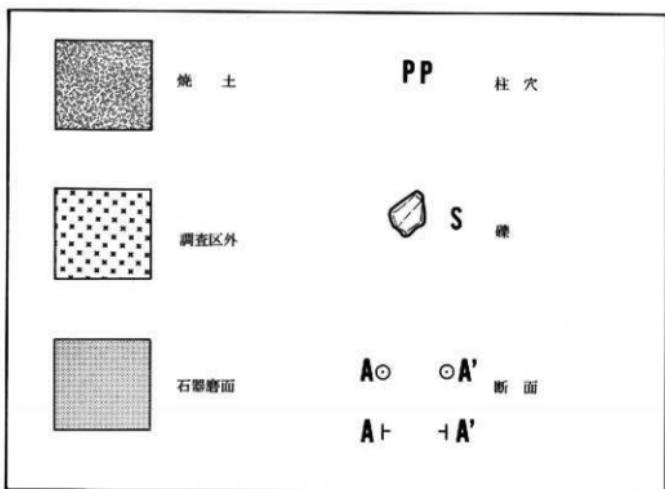

第6図 凡例

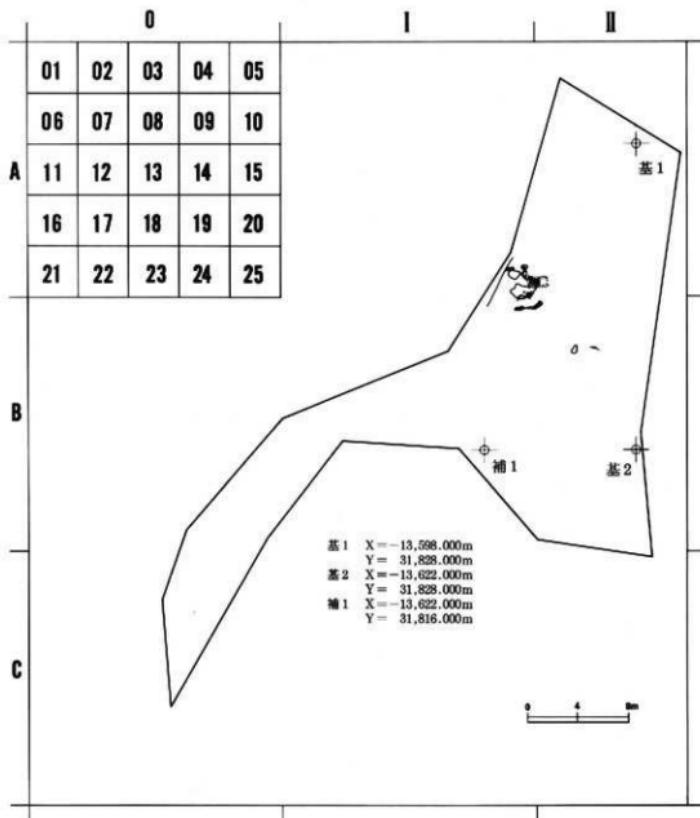

第7図 造構配置図・グリッド配置図

IV. 検出された遺構と遺物

検出された遺構は、複式炉を持つ堅穴住居跡 1 種、焼土遺構 4 基である。遺物については縄文土器がセンターで使用している大コンテナ ($42 \times 32 \times 30\text{cm}$) 6 箱、石器は小コンテナ ($42 \times 32 \times 10\text{cm}$) 1 箱である。

前述のとおり調査区は、闇場整備のために整地されており、調査面積の60%程が地山まで削平されている。北東、及び東側の川沿いの低地にかけて盛り土された部分には下部に整地層ではない土層が残されていたが、ここは斜面になっているところで、ここからの遺構検出は焼土遺構 1 基 (RF 04) のみであった。

1. 堅穴住居跡

RA 01 堅穴住居跡

遺構 (第 8 図 写真図版 3)

〈位置・検出状況〉 A I 25 グリッド周辺に位置する。休耕田の耕作土 (I 層) 直下にあり、周辺は削平されていた。床面の一部と柱穴、周溝の一部、炉を検出した。西側は調査区外にかかる。

〈規模・平面形〉 不明であるが、周溝の周り具合からみると直徑 4 m 前後か。平面形は円形か橢円形になると思われる。

〈埋土〉 ほぼ単層。田園の耕作上であり、削平をうけているため埋土とは言えない。

〈壁・床面〉 壁は前述のとおり調査区内では検出されず不明である。VI 層を床面としているが周囲が削平されているため、或いは VI 層を掘り込んでつくられたのかもしれない。床面は堅く締まり、ほぼ平坦である。一部に周溝がまわっている。ほぼ中央北寄りに大きな花崗岩が床面に埋まっている。

〈柱穴〉 2 基検出した。複式炉の軸線にはほぼ直行する形で、石囲い部の両側である。いずれも床面での検出であり、その配置から見てもこの住居跡に伴うものと思われる。

	PP 1	PP 2
直径 cm	36 × 30	42 × 46
深さ cm	46	53

〈壁溝〉 炉の石囲い部の南側 1.2m の地点から緩い弧を描くように西側にのびているが、断片的である。幅は 20cm 前後、最深部で約 18cm である。

〈炉〉 住居内の東よりの箇所に複式炉を検出した。石囲い部が三つに仕切られており、東端部は火をうけた形跡はないが、他の二箇所は火をうけていた。特に中央の箇所は石敷きがなされており、石の間には炭化物が散乱し、石そのものも火をうけている。もう一つの西よりのものは石囲い部が一部しか残っておらず、元々そのような形であったか、壊されたものかは分からぬが、ここには焼土が発達している。


遺物 (第 8 図 写真図版 5、16)

床面に近いところ及び炉の埋土から縄文土器と石器が出土している。

〈土器〉 縄文土器が 5 点出土しており、うち 3 点は炉の埋土からである。中期後半のものと思われる。

〈石器〉 2 点出土しており、1 は削器、2 は磨石である。

時期 出土遺物及び住居跡に伴う炉の形態から、縄文時代中期後葉と思われる。

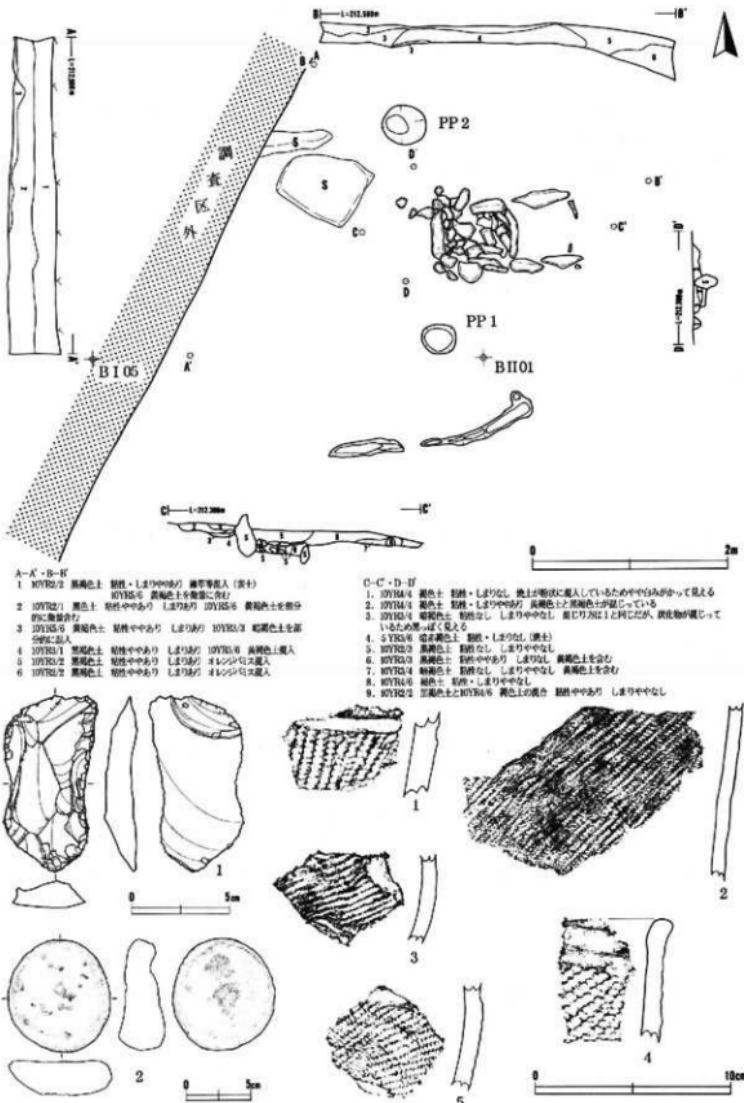

第8図 RA01堅穴住居跡・出土遺物

2. 焼土遺構

RF 0 1 焼土遺構（第9図 写真図版4）

〈検出状況〉 B I 05グリッドの北東端、一部は北隣の A I 25グリッドにかかる。II b 層で検出。

〈規模・平面形〉 東西に細長い不整形で長径約80cm

〈厚さ〉 最大で10cm

〈遺物〉 出土していない。

〈時期〉 不明である。II b 層は整地層であるためこの焼上は異地性のものか、もしくは新しいものと思われる。

RF 0 2 焼土遺構（第9図 写真図版4）

〈検出状況〉 A I 25グリッドの東寄り、II b 層で検出。

〈規模・平面形〉 長径55cm×35cmの南北にやや長い楕円形。

〈厚さ〉 最大で5cm

〈遺物〉 出土していない。

〈時期〉 不明である。RF 0 1と同じと思われる。

RF 0 3 焼土遺構（第9図 写真図版4）

〈検出状況〉 A I 25グリッドの東南端、一部A II 21とB I 05グリッドにかかる。II b 層で検出。

〈規模・平面形〉 最大幅200cm×110cmの不整形な方形。

〈厚さ〉 最大で9cm

〈遺物〉 出土していない。

〈時期〉 不明である。RF 0 1と同じであると思われる。

RF 0 4 焼土遺構（第9図 写真図版4）



〈検出状況〉 B II 06グリッドの東寄り、一部B II 01にかかる。V層で検出。

〈規模・平面形〉 最大幅68cm×40cmの不整形。

〈厚さ〉 最大で12cm

〈遺物〉 出土していない。

〈時期〉 遺物の出土がなく時期特定ができないが、検出した層位及び周囲の状況から、縄文時代のものと思われる。

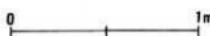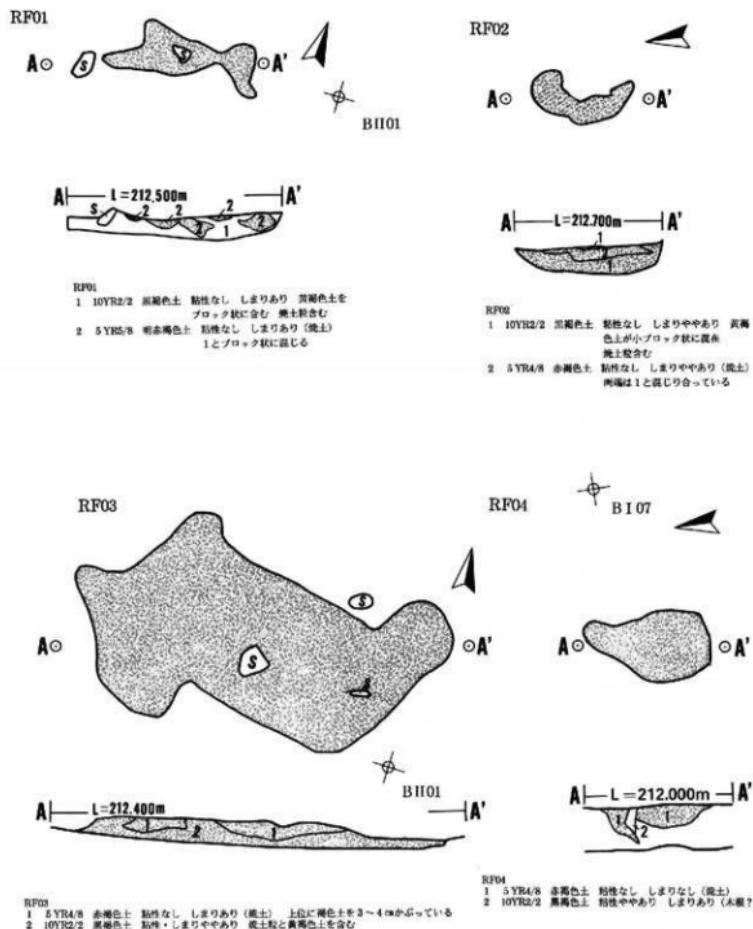

第9図 焼土遺構 (RF01~04)

3. 土器・土製品（第10図～20図、写真図版5～15）

今回の調査で出土した上器類の総量は、大コンテナ（42×32×30cm）6箱である。その大半は遺構外からの出土であり、縄文時代早期から前・中・後期までまんべんなくみられるが、晩期そして平安時代の土師器は極少量である。分類は一部遺構内出土の土器も含めて行い、各分類の代表的なものだけを選んで掲載した。

I群土器 縄文時代早期の土器を一括した。

本群が主に出土した地区はA II 11・12、B II 12、B II 01・02グリッドである。なかでもB II 01付近から集中して出土している。この地点は地山が北東側の川に向かって傾斜し始めている部分であり、層位はV層（黒褐色土）からVI層（褐色土）である。付近には焼上遺構（RF 04）がある。

- a類 沈線文、貝殻腹縁压痕文、刺突文の三つの文様要素をもち幾何学的文様が展開する。(6)
- b類 貝殻腹縁文、沈線とも縦縞、横位に展開し文様を方形及び直線的に描くもの。(7)
- c類 絡条体压痕を体部から口縁部、さらに口唇部、及び口縁部裏にもつもの。(8)
- d類 貝殻条痕文を地文とし、体部上半には横位に円形刺突の列を数段にわたりもつもので平底。(33,40)
- e 1類 貝殻条痕文が表裏にみられる。外面にはさらに先端部が不揃いの棒状の工具により施文もししくは調整が加えられており、胎七には金雲母が含まれている。(9～36)
- e 2類 胎土に金雲母を含み、内面には貝殻条痕文がみられる。外面は棒状工具による沈線と刺突で施文されている。口唇部には半截竹管による刺突がみられる。(37,38)
- e 3類 表裏とも貝殻条痕文をもつが金雲母は僅かである。外面には鋭角状の刺突列が規則的に並ぶ。(39)

II群土器 縄文時代前期の土器を一括した。立体3点、破片17点

- a類 織維の混入が認められるもの (41,42,43,44,46,47,48,50,51,54,55,56,57,58,59)
44は口縁部から体部にかけての破片であり、47は尖底状の破片である。これらは同一個体と思われる。

- b類 織維の混入が見られないもの (45,49,52,53,116)

III群土器 縄文時代中期の土器を一括した。

- a類 人木9式に相当するもの。(61,63,64,66,68)
- b類 人木10式に相当するもの。(60,62,65,67,69,70,117)
- C類 その他（中期と思われるもの）(118,119,120,121,122,123,124,125)

IV群土器 縄文時代後期の土器を一括した。立体4点、破片38点

- a類 後期初頭と思われるもの
- a 1類 沈線によってのみ文様を構成しているもの (72,85,86,87,88,89,90,91,92,93,94,97,98,105)
- a 2類 沈線と刺突により文様を構成するもの (74,79,82,104,106,107,108)
- a 3類 沈線と隆帶により文様を構成するもの (73,99～103)
- a 4類 沈線及び隆帶に貼付をもつもの (80,81,83,84)
- a 5類 無文のもの (77,78)
- a 6類 粗製深鉢と思われるもの (110,111,112,113)
- b類 後期中葉と思われるもの (71,75,95,96,109)

V群土器 時期不明のもの (76)

ミニチュア土器 (126～129, 130)

いずれも無文である。126は頸部で窄まり壺を意識したのであろうか底部も含めて形は歪である。但し頸

部以上は欠損している。127は台付の鉢と思われる。胎土に粗砂が多い。128は深鉢か、焼成もよく表面は磨かれている。129も深鉢と思われるが底部と若干の胴下部が残存。130は表面は磨かれている。これは小型壺の口縁部かもしれない。

土製品（131～147）

131、132は錐形土製品、131は下方3分の1を欠く、縄文に沈線で曲線を描く。132は上部のみ残存しており、沈線でのみ施文されている。

133～135は上偶である。133は四肢と頭部を欠き無文である。頭部の欠落部は脆弱であり本当に頭部があつたのかどうかと思われるほどである。134は胸部と頭部の欠落部を残している。頭部は前に張り出す形であったらしい。肩部に続くところに縦に穿孔がなされている。文様は沈線が主であるが裏面に若干の刺突がある。135は胸部と腹部の一部を残している。縦横に刺突列が施されている。肩部に穿孔の跡がかすかに見受けられる。136は不明であるが、土偶の脚部かもしれない。

137～147は円盤状土製品に分類した。137は周囲を綺麗に磨いており、或いは蓋とも思われる。147は唯一底部片を再利用したものの、網代痕が見られる。143は沈線であるが、これ以外は縄文である。

4. 石器・石製品（第20・21図～26図、写真図版15・16～22）

今回の調査で出土した石器・石製品の総数は142点である。内2点を除き他は遺構外からの出土である。

この中から代表的なものを選んで57点を掲載し、器種及び個々の特徴等により分類した。

a. 石鏃（掲載9点）…基部の形状による

I群 有茎属

1類 基部に抉入のあるもの（3、4）

2類 基部が直線的なもの（5）

3類 基部が突出するもの（6）

II群 無茎属

1類 基部が直線的なもの（7）

2類 基部に抉入のあるもの（8、9、10、11）

b. 尖頭器（2点）（12、13）

c. 石匙（10点）

I群 横長のもの（14）

II群 縦長のもの（15、16、17、18、19、20、21、22、23）

d. 石箒（3点）（24、25、26）

e. 不定形石器（20点）…剥片石器のうち、上記に該当しないものを一括した。

I群 向面加工がなされ尖頭器用の先端部をもつもの（29、40）

II群 片面加工で2縁辺部に加工がなされ突起部をもつもの（1、28、32、33、43）

III群 側面に加工がなされたもの

1類 1側面だけのもの（31、35、42）

2類 対面する2側面のもの（34）

3類 部分的側面加工のもの（27）

4類 3側面加工のもの（55）

IV群 ほぼ全縁辺を加工しているもの（30、36、37、38、44）

V群 全縁辺部を加工していると思われるが欠損して全体像が不明のもの（39、41）

f. 磨製石斧（2点）（45、46）

g. 磨石（4点）（2、47、48、49）


h. 凹石（3点）（50、51、52）

3点とも凹面を表裏両面にもち、さらに先端部と側縁部に敲痕をもつ。


i. 半円状扁平打製石器（2点）（53、54）

j. 斧石（1点）（56）

k. 円盤状石製品（1点）（57）

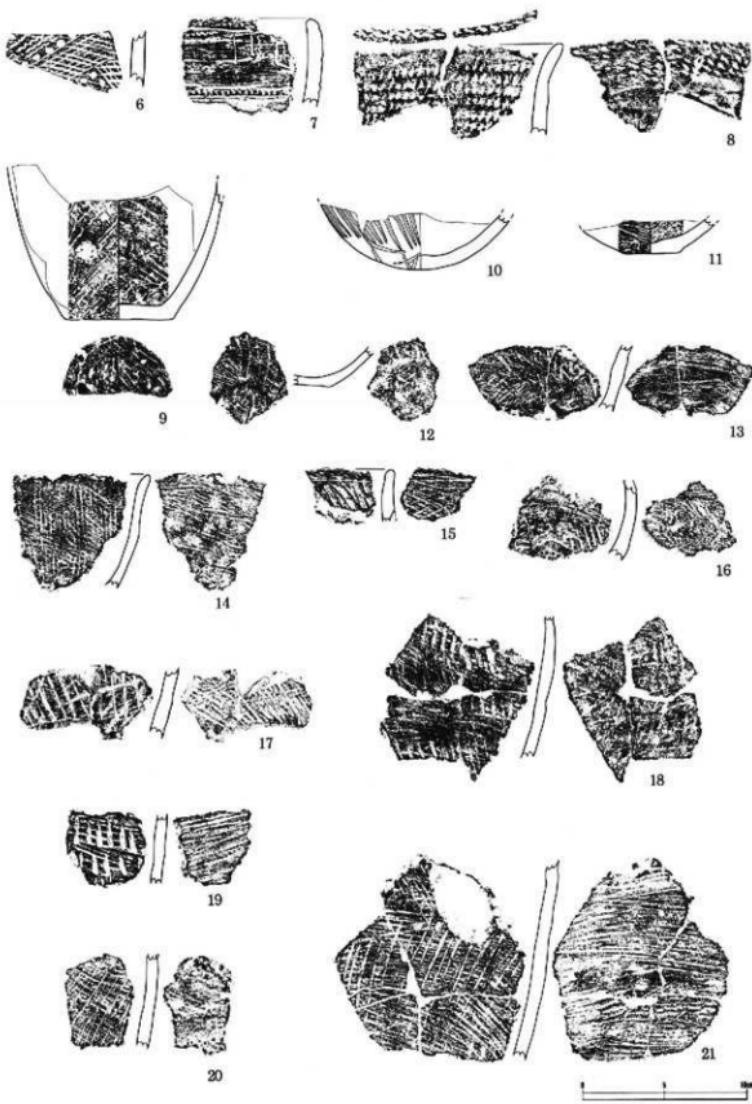




第10図 遺構外出土遺物・土器(1)

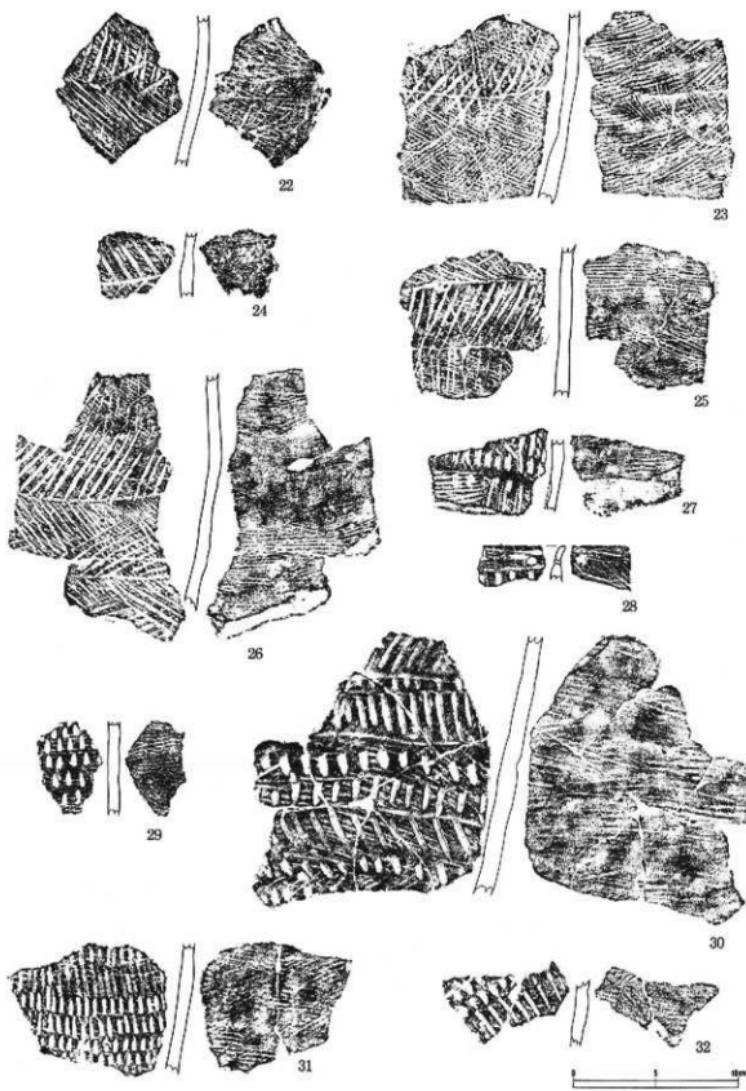

第11図 遺構外出土遺物・土器 (2)

第12圖 遺構外出土遺物・土器 (3)



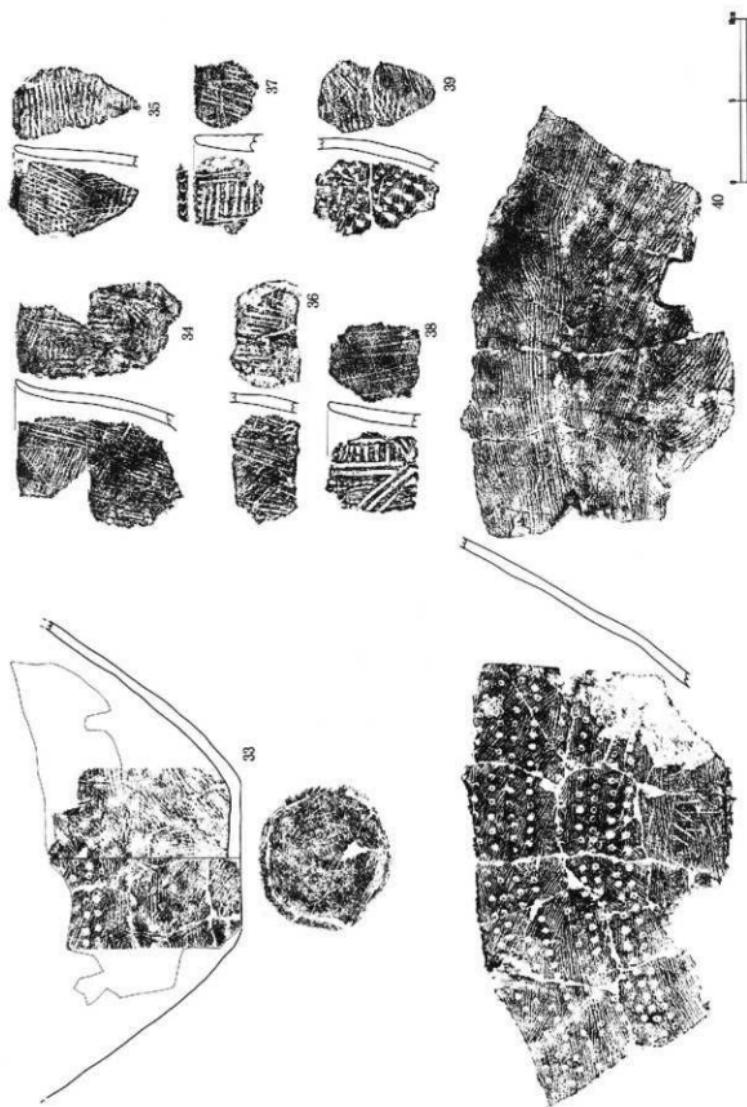


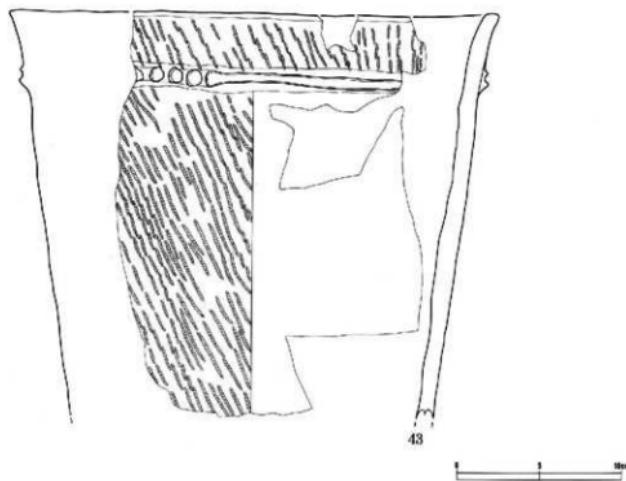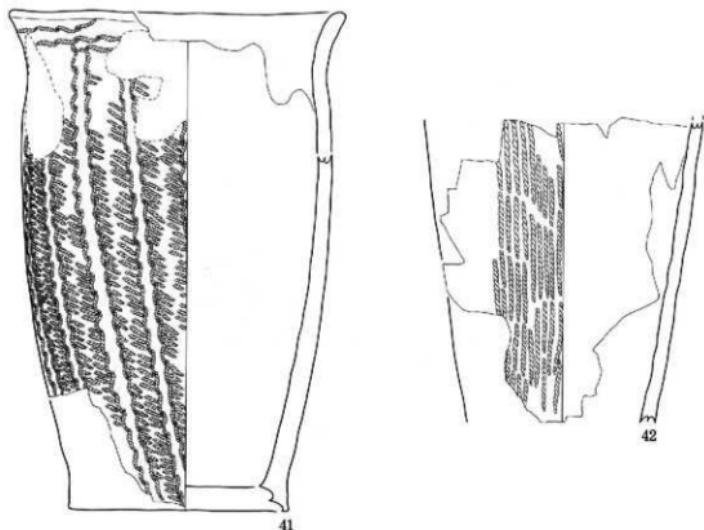


第13図 遺構外出土遺物・土器 (4)




第14図 遺構外出土遺物・土器 (5)

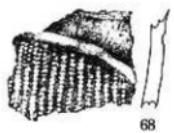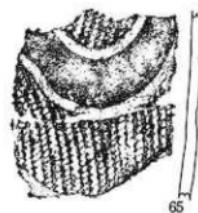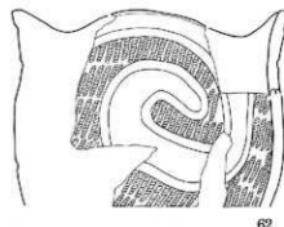





第15図 遺構外出土遺物・土器 (6)

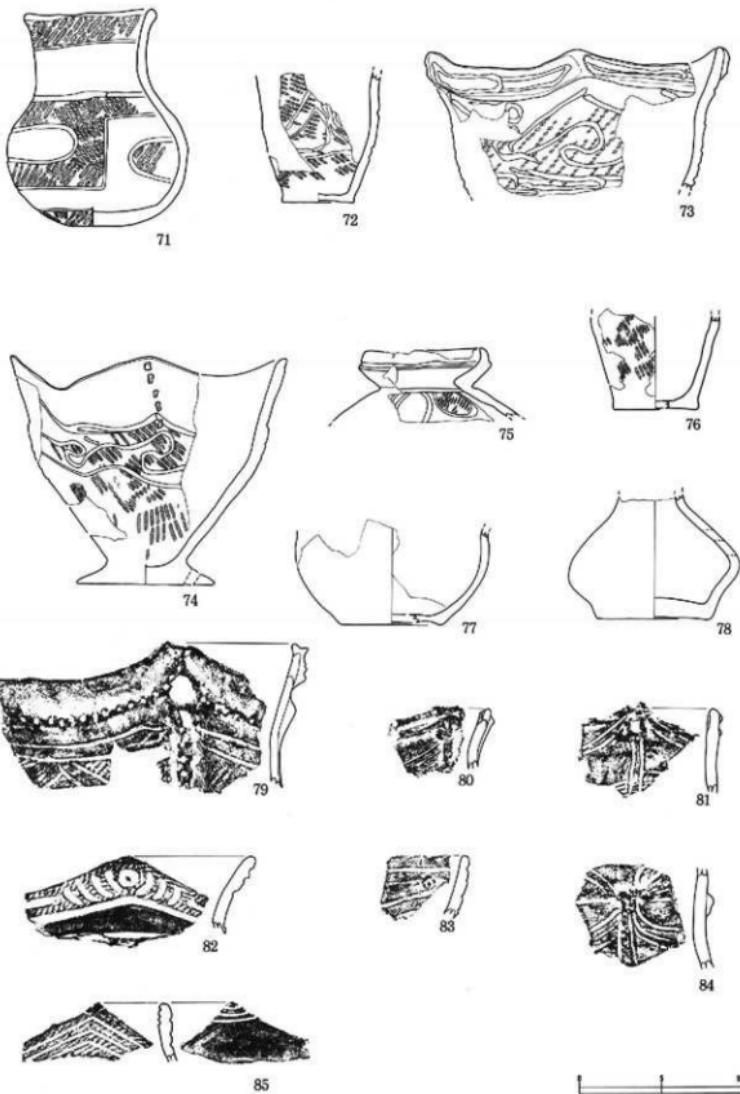

第16図 遺構外出土遺物・土器(7)

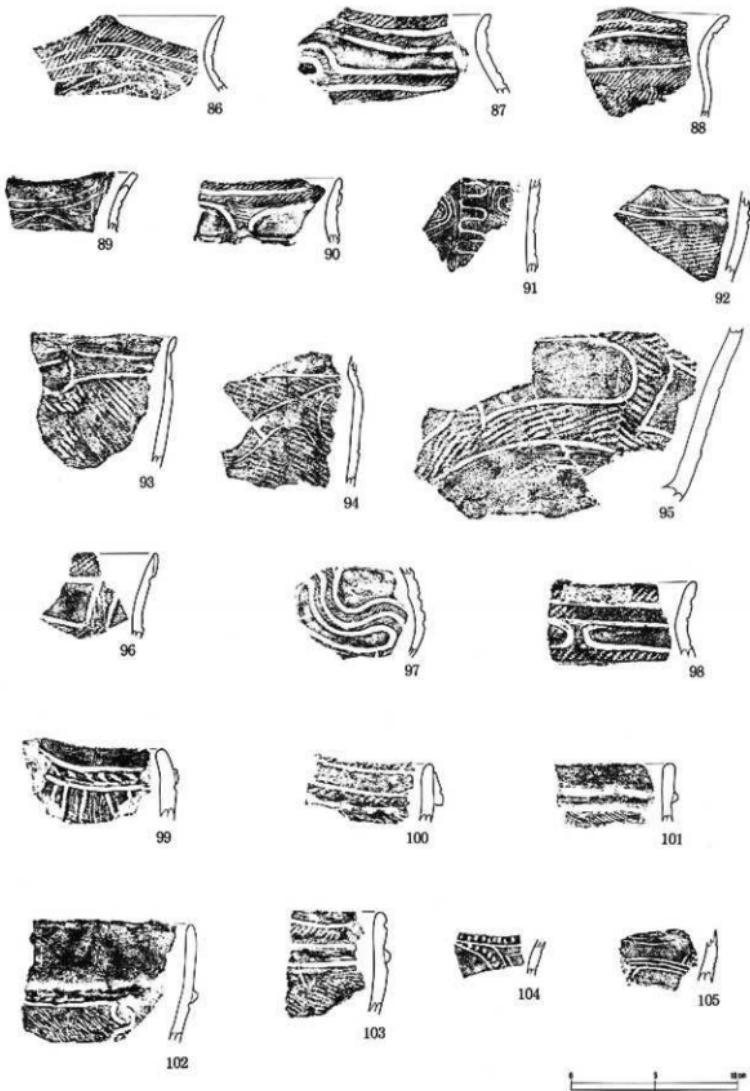


第17図 遺構外出土遺物・土器 (8)


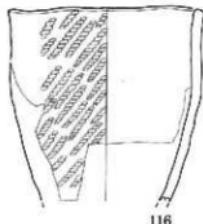
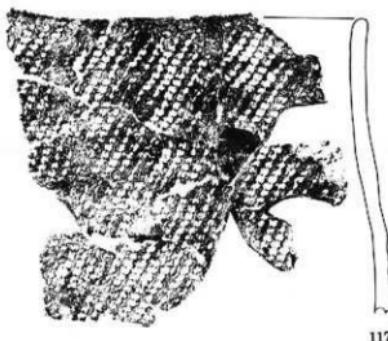
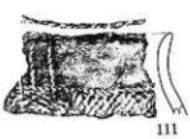
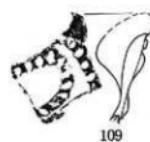


1 cm


第18図 遺構外出土遺物・土器 (9)

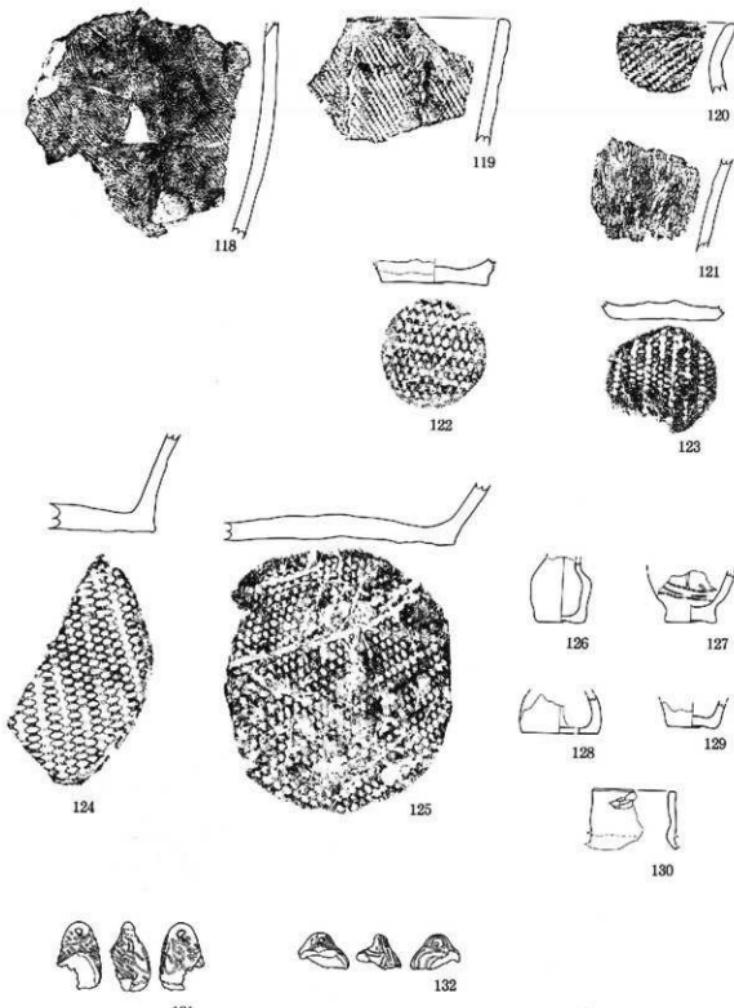


第19図 造構外出土遺物・土器 (10、ミニチュア土器、土製品)

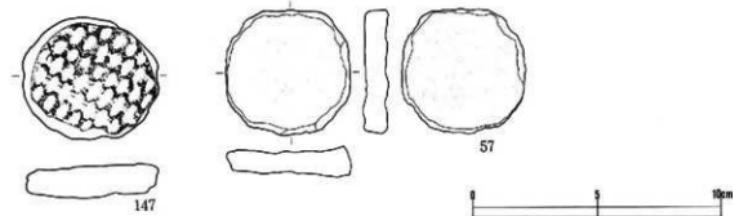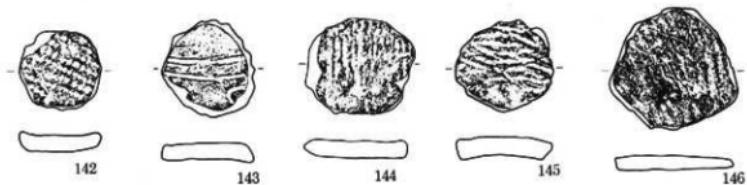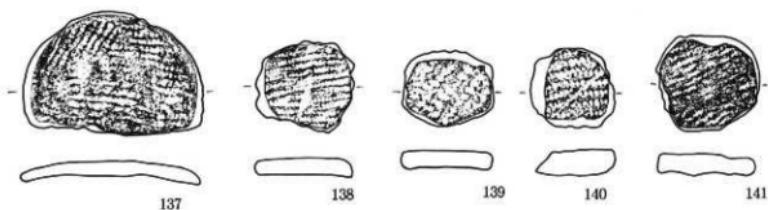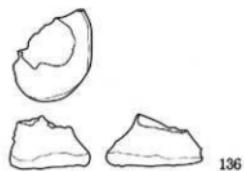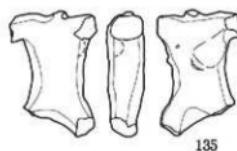


第20図 遺構外出土遺物・土・石製品

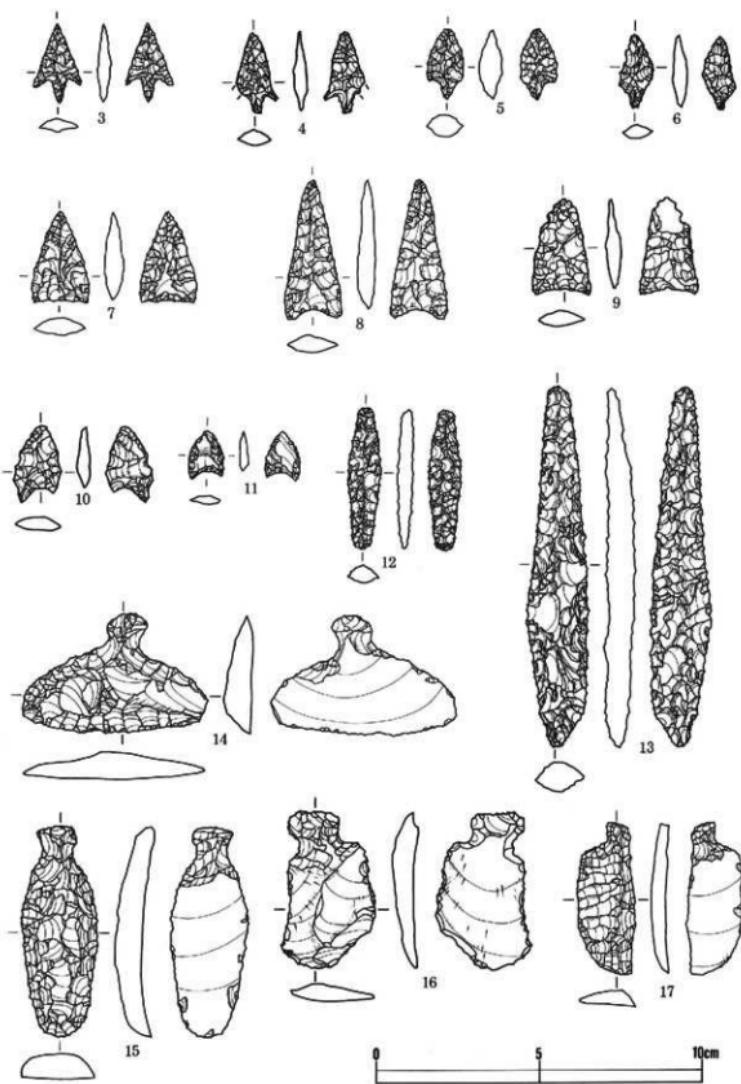





第21図 遺構外出土遺物・石器 (1)

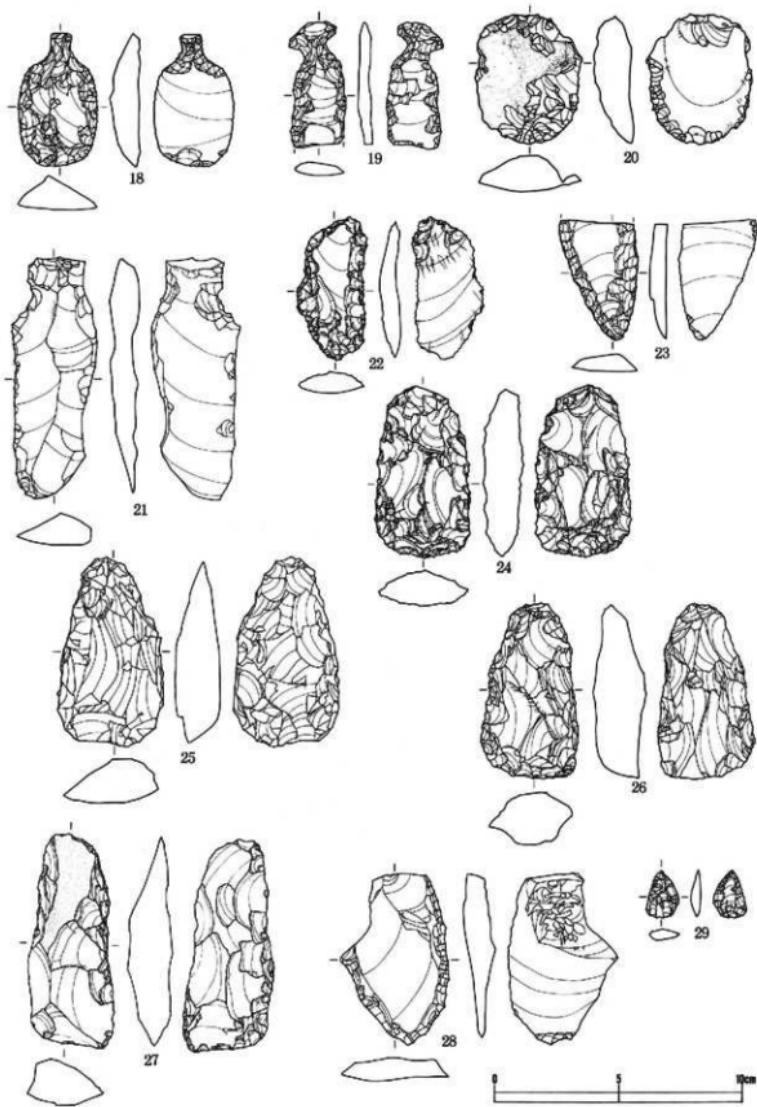


第22図 遺構外出土遺物・石器(2)

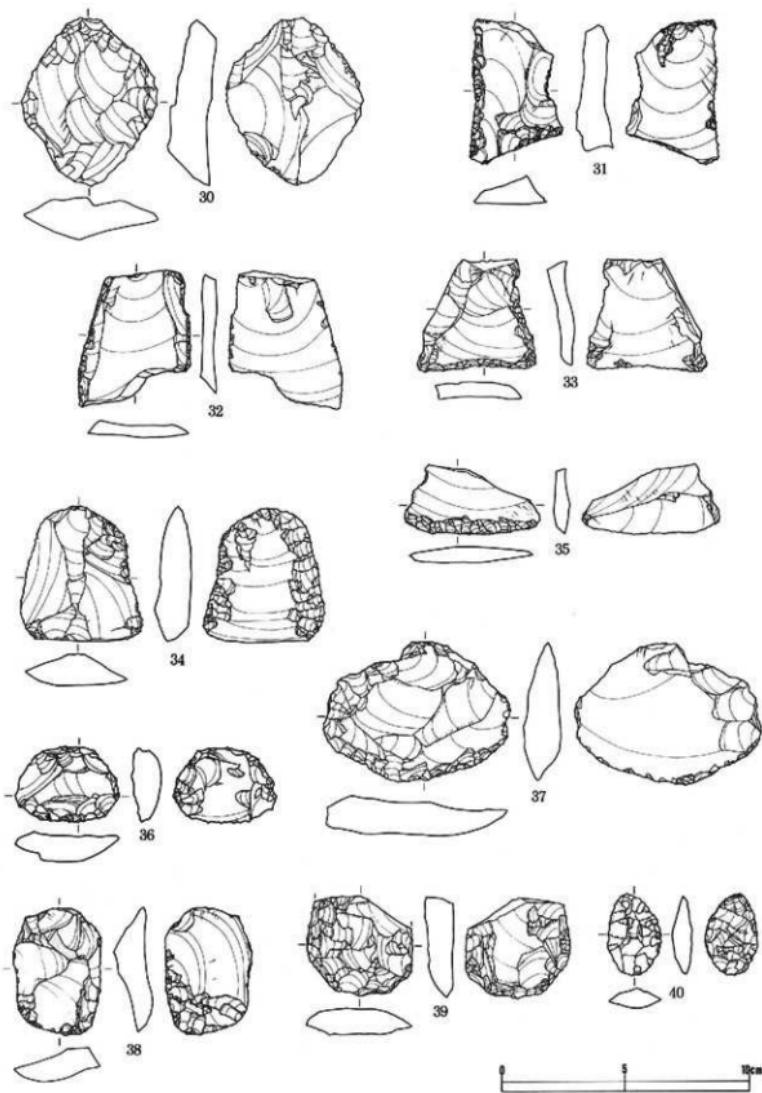



第23図 遺構外出土遺物・石器 (3)

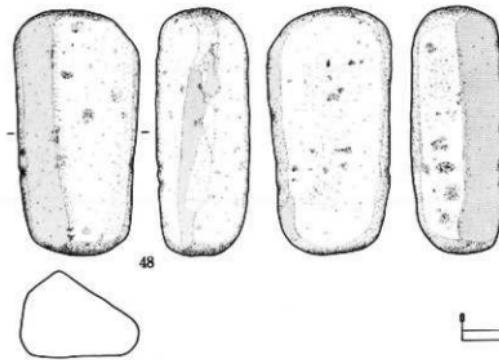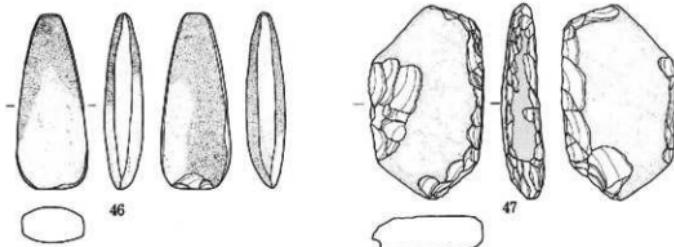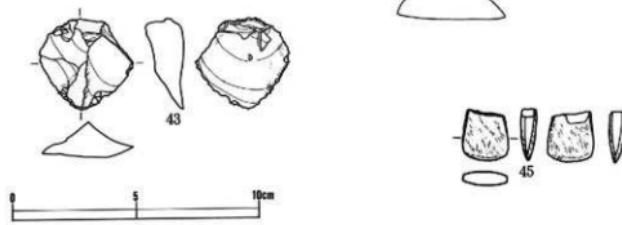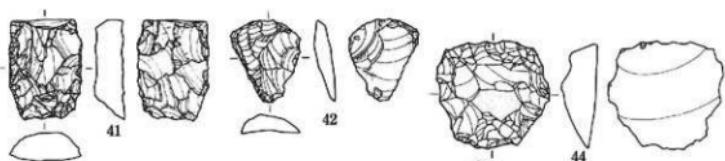

第24図 遺構外出土遺物・石器(4)

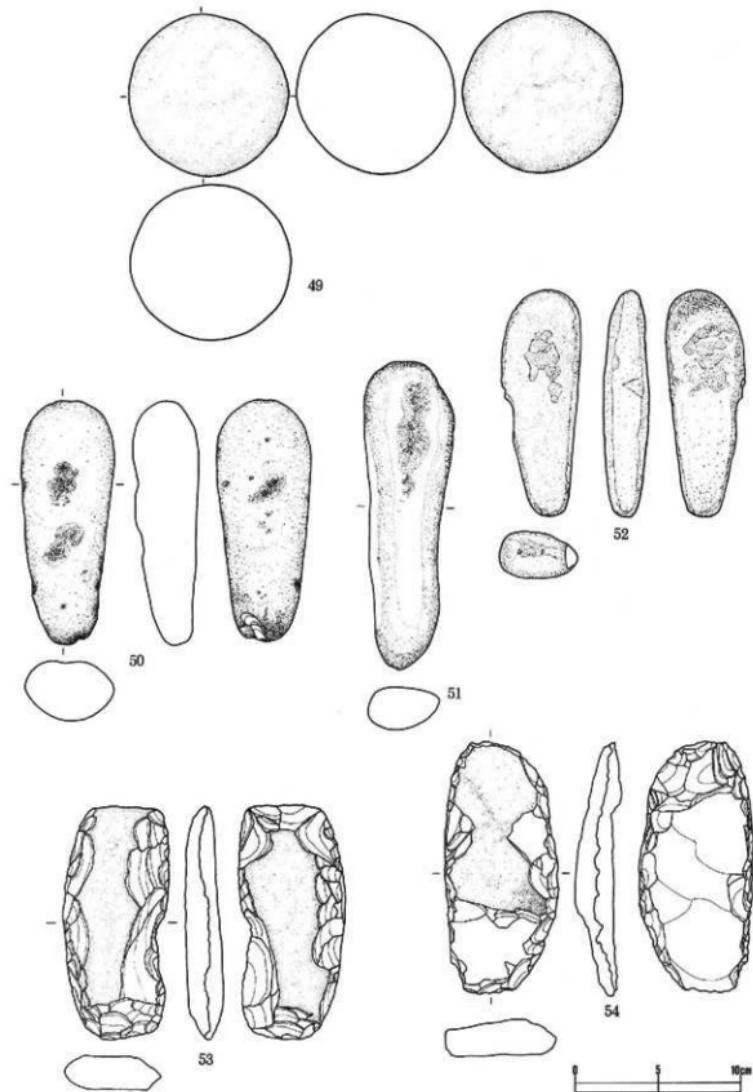

第25図 遺構外出土遺物・石器 (5)

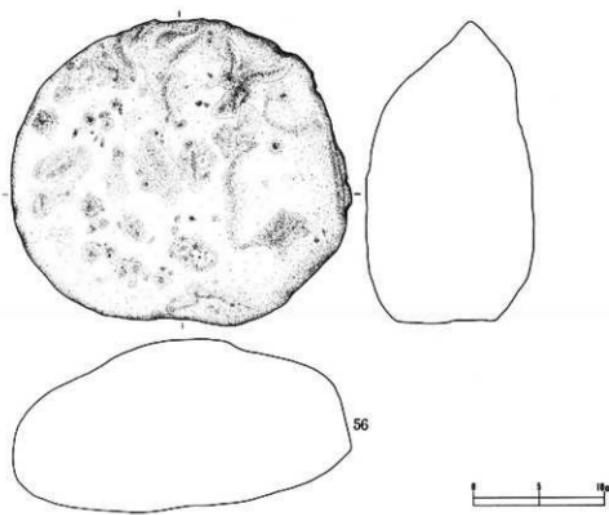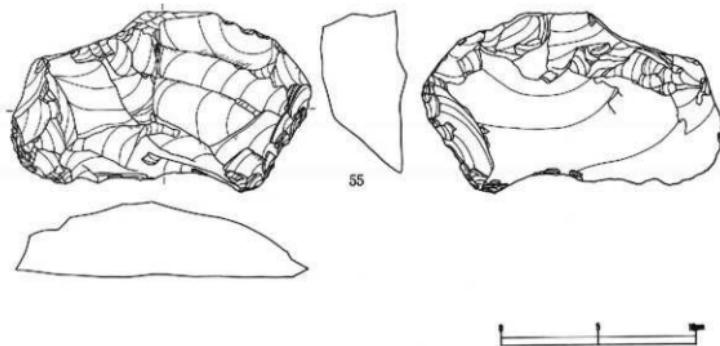

第26図 遺構外出土遺物・石器 (6)

第2表 遺物観察表（土器・土製品） (1)

回数	出土地点	器種	部位	文様の特徴等	分類
1	RA01Ⅵ	漆鉢	脚	単節、沈線で区画、磨痕	HIC
2	RA01Ⅸ	漆鉢	脚	織文	HIC
3	RA01Ⅹ	漆鉢	脚	無筋 (Lr脚)	HIC
4	RA01Ⅺ	漆鉢	口・脚	複筋 (LR脚)、口経部無文帯	HIC
5	RA01Ⅻ	漆鉢		LRL脚、沈線でV字	HIC
6	B105Ⅱ層	漆鉢	脚	H級織文・刺繍外、条筋文による幾何学的文様	Ia
7	B101Ⅴ～VI層	漆鉢	口	只被型織文、質實な沈線	Ib
8	B101Ⅰ～(2)Ⅱ～Ⅲ層	漆鉢	口	隙間の開いた格子体仕痕を口縁部表裏、口唇部に施文	Ic
9	B112Ⅸ～VI層	漆鉢	脚～底	表裏に条紋、内面焼付着	Iel
10	B110Ⅳ～VI層	漆鉢	底	丸底	Iel
11	B101Ⅴ～VI層	漆鉢	底	平底、灰更多層	Iel
12	B112Ⅸ～VI層	漆鉢	底～脚	平底、内面の条痕は?	Iel
13	B101Ⅴ～VI層	漆鉢	脚下部	内面条痕は薄い	Iel
14	B101Ⅳ～VI層	漆鉢	口・脚	金雲母が多量	Iel
15	B101Ⅴ～VI層	漆鉢	口	口底部に弱い頬みが入る	Iel
16	B112Ⅸ～VI層	漆鉢	脚下部	内面產生付着、No13と同一個体?	Iel
17	B103～(2)Ⅱ～Ⅲ層	漆鉢	脚	複状工具で浅く、腹縁に施文	Iel
18	B112Ⅸ～VI層	漆鉢	脚	複状工具で深く、腹縁に施文	Iel
19	A111Ⅱ層	漆鉢	脚	複状工具で扁平状に施文	Iel
20	B102Ⅸ～V層	漆鉢	脚	前に交叉する条筋、内面条痕は薄い	Iel
21	B102Ⅸ～V層	漆鉢	脚	複状工具で斜め、両方向から施文、縹緥を含む	Iel
22	B101～(2)II～Ⅲ層	漆鉢	脚	No21と同一個体	Iel
23	A111Ⅱ～V層	漆鉢	脚	斜に、両方向から不規則な条筋	Iel
24	B101Ⅴ～VI層	漆鉢	脚	内面無縁	Iel
25	B102Ⅸ～V層	漆鉢	脚	複状工具による羽状もしくは交叉する施文	Iel
26	B101～(2)II～Ⅲ層	漆鉢	脚	No25と同一個体	Iel
27	B101～(2)II～Ⅲ層	漆鉢	脚	複状工具で、底、斜に施文、輪廻底	Iel
28	B101Ⅴ～VI層	漆鉢	口	複状工具で施文? 細縞部に無文体、補修孔	Iel
29	B101Ⅴ～VI層	漆鉢	脚	複状工具による弱い刺突 (押突)、内面黒色	Iel
30	B101東面IV層	漆鉢	脚	複状工具による強烈と柔、他の条痕	Iel
31	A111II層	漆鉢	脚	複状工具で押突し、下方に引く	Iel
32	B101Ⅴ～VI層	漆鉢	脚	No31と同一施文	Iel
33	B101北側VI層	漆鉢	脚～底	平底、上半と機位の円形刺突列を段階差設させる	Id
34	B101Ⅴ～VI層	漆鉢	口～底	口縁部に沈線で二角の凹凸、口底部に縗状に彫り出	Iel
35	B101～(2)I～II層	漆鉢	口から脚	内面の条痕が立つ、金雲母は少ない	Iel
36	B101Ⅴ～VI層	漆鉢	脚	表裏の各層には複明、金雲母は少ない	Iel
37	B101Ⅴ～VI層	漆鉢	口	口唇部にC字状の刺突形、縫合工具による施文と刺突	Ic2
38	B101Ⅴ～VI層	漆鉢	脚	No37と同種	Ie2
39	B101Ⅴ～VI層	漆鉢	脚	複角狀の刺突形	Ie3
40	B101北側VI層	漆鉢	脚	No33と同一機位、内面に爆付着	Id
41	A112N～V層	漆鉢	脚	研絞文、口縁部は機位、脚部は脚位	Ha
42	B102N～V層	漆鉢	脚	熟文系 (RI)	Ha
43	A112N～V層	漆鉢	口～脚	熟文系 (RI) 口縁部底面上に指突刺突と洗綫	Ha
44	A112N～V層	漆鉢	口～脚	ER脚、内面煤、No17と同一個体	Ha
45	B101Ⅴ～VI層	漆鉢	口	網目状燃文系、口縁部に山形の施痕、口唇部に連続する捺痕江痕	Hb
46	B106II層	漆鉢	口～脚	網目状燃文系 (RI)、口部にも施文、口縁部に2条の原体付痕	Ha
47	A111II～IV層	漆鉢	脚～底	内面煤、No3と同一個体	Ha
48	A111II層	漆鉢	脚	網目状燃文系 (Ie)	Ha
49	A112N～V層	漆鉢	脚	木目状燃文系 (Ie)、砂粒多い	Hb
50	A112N～V層	漆鉢	脚	木目状燃文系 (RI)	Ha
51	A111II層	漆鉢	口	木目状燃文名 (RI)	Ha
52	A112N～V層	漆鉢	口	口縁部底面に指突底痕、砂粒多い	Hb
53	B106II層	漆鉢	口	口縁部底面に指突底痕、砂粒多い、No52と同一個体?	Hb
54	B101II層	漆鉢	口	頭頂部底面に刺突列、No53と同一個体?	Ha
55	B106II層	漆鉢	第一脚	LR脚、頭頂部底面に2条の刺突列、No54と同一個体?	Ha
56	A111V層	漆鉢	口	木目状燃文系 (RI)、頭頂部底面上に焼痕、沈線	Ha
57	A111II層	漆鉢	口?	新耕文	Ha
58	A112N～V層	漆鉢	脚	粗縞	Ha
59	A112N～V層	漆鉢	脚	複脚 (LR脚) 様?	Ha
60	B101II層	小底漆鉢	口～底	LR脚、口縁部に柄手把手 (6単位?)、磨痕	mb
61	A111II～IV層	漆鉢	口～脚	LR脚、波状口縁 (3単位?) 施縫に横筋に施門の内向	Ha
62	B105IV層	漆鉢	口～脚	RL脚、波状口縁 (4単位?)、磨痕織文	mb
63	B106IV層	漆鉢	口～脚	LR脚、沈線で区画、磨痕織文	Ha
64	A112II層	漆鉢	口	波状口縁、沈線で横筋に区画、磨痕織文	Ha
65	A112N～V層	漆鉢	脚	RL脚、沈縫で区画、磨痕織文、砂粒多い	mb
66	B101II層	漆鉢	脚	RL脚、沈縫で区画、磨痕織文	Ha
67	A112N～V層	漆鉢	脚	単筋、沈縫にV字、磨痕織文と刺突	mb
68	A112N～V層	漆鉢	脚	RL脚、沈縫で区画、磨痕織文	Ha
69	A112N～V層	漆鉢	脚	RL脚、沈縫で区画、磨痕織文	mb
70	A112N～V層	漆鉢	口～脚	RL脚、磨痕で区画、磨痕織文	mb
71	B101V～VI層	漆	口?	非筋状状燃文 (LR)、頭部無文帶、次脚部西面に施文	Nb
72	A111II層	小型漆鉢	脚～底	LR脚、沈縫で施文	Na1
73	A112II層	漆鉢	口～脚	波状口縁、口縁部に施痕と沈縫、脚部は織文に化粧	Na3
74	B102N～V層	漆鉢	口～脚	RL脚、波状口縁、口縁部に刺突、口縁で施文、台部穿孔	Na2
75	A112II層	漆	口～脚	LR、沈縫で施文、充満?	Nb

第2表 遺物観察表（土器・土製品）（2）

通号	出土地点	器種	部位	文様の特徴等		分類
				文	様	
76	BII02N～V層	小型深鉢	胴～底	繩文		V
77	AII22N～V層	?	胴～底	無文		Nb5
78	BII01II層	?	胴～底	無文、内面に輪状痕		Nb5
79	AII17III～N層	深鉢	口	波状口縁、陰帯上に刺突列、波頭部に凹み、沈線で施文		Nb2
80	AII17N～V層	深鉢	口	波状口縁、口縁部に沿った陣形が波頭部から垂下、沈線で施文		Nb4
81	BII01～02II層	深鉢	口	波状口縁、波頂部下にボタン状貼付、沈線で施文		Nb4
82	AII13II層	深鉢	口	波状口縁、口縁部は繩文を地文にし((O))状の太い波継		Nb2
83	AII17II層	深鉢	口	口縁部は繩文、一部膨張、ボタン状貼付と沈線		Nb4
84	BII05II層	深鉢	口～胴	沈線と長い縦帶		Nb4
85	AII11IV層	深鉢	口	波状口縁、繩文を地文とし3条の平行沈縫、波頭部裏にも施文		Nb1
86	BII00II層	深鉢	口	波状口縁、LR横き地文とし3条の波継		Nb1
87	BII01～02II層	反鉢	口	波状口縁、LR横き地文としややための波継		Nb1
88	BII01II層	深鉢	口	波状口縁、口縁部に波状文施文、端部は磨消し無文帯、胴部LR横		Nb1
89	BII11II層	深鉢	口	波状口縁、(繩文)とし、端部は磨消し無文帯		Nb1
90	AII11～13III～V層	深鉢	口	繩文を地文、強部に刀形の波継と区画、波頭部裏に刻目		Nb1
91	BII12V～VI層	深鉢	口	沈線でクランク状に張り		Nb1
92	AII12N～V層	深鉢	口	LR横き地文、沈線と施文		Nb1
93	AII11～13III～VI層	深鉢	口～胴	口縁部は波継、胴部は無文(LR縫)		Nb1
94	BII02N～V層	深鉢	口	LR縫に沈線		Nb1
95	AII22N～V層	深鉢	口	LR縫を地文とし、沈線で区画内を磨消		Nb1
96	AII11II層	深鉢	口	繩文を地文とし、強部に区画内を磨消		Nb1
97	AII11～13III～V層	?	口	繩文を地文とし、3条の平行口縁で曲線、一部磨消		Nb1
98	AII11II層	深鉢	口～強	繩文を地文、強部に刀形の波継と区画、施文		Nb1
99	AII17N～V層	深鉢	口	繩文やかかる波状口縁、口縫に押す筋帯上に刺の跡み		Nb3
100	AII17N～V層	深鉢	口	折り返し口縁、繩文を地文、沈線と磨消		Nb3
101	AII11～13III～V層	深鉢	口	口縫部無文帯と胴部を縦帶で区画		Nb3
102	AII17II層上	深鉢	口	口縫部無文帯と胴部を縦帶で区画		Nb3
103	AII17III～N層	深鉢	口～胴	口縫部と胴部を縦帶で区画		Nb3
104	AII18II層	?	口	沈線と刺突列、木彫りの跡		Nb2
105	AII13II層	?	口	3条の平行口縁、朱磨りの跡		Nb1
106	AII11～13III～V層	深鉢	口	口縫部に平行の区画、区画内外に刺突列		Nb2
107	BII15～BII11II層	深鉢	口	LR横、端に沈線と一条の刺突列		Nb2
108	AII17N～V層	深鉢	口	波縫区出しとLR横、刺突列		Nb2
109	AII11II層	?	口	波状口縁の変形部？陰帯上に刺突列跡、みがき		Nb1
110	AII17III～N層	深鉢	口～強	口縫部無文帯とLR横、頭部無文		Nb5
111	BII01～02II～II層	深鉢	口～弱	口縫部無文帯と頭部無文帯を区隔する強部、口縫部に縦位押印		Nb5
112	BII01～02II～II層	深鉢	口～弱	折り返し口縁、LR横、頭部はくび社無文帯		Nb5
113	BII01～02II～II層	反鉢	口～弱	LR横、口唇部はすらに磨消		Nb5
114	BII01～02II～II層	深鉢	口～弱	LR横、口唇部はくび社入り組み三文文		V
115	BII02II層	?	底	土勘窓、ろくろ使用、回転系切り		
116	AII11II層	深鉢	口～胴	LR縫		Ub
117	AII12N～V層	深鉢	口～弱	複数(RLRR縫)		Ub
118	BII01～02II～II層	深鉢	口	縫続系文(RI)、内面側付着		IIC
119	AII12II層	深鉢	口	縫続文(LR縫?)		IIC
120	AII17III～V層	深鉢	口	LR縫		IIC
121	AII11II層	深鉢	口	縫系文(RI)		IIC
122	AII25II層	深鉢	底	網代文		IIC
123	AII11II層	深鉢	底	網代文		IIC
124	BII01V～VI層	深鉢	胴～底	LR横、底部網代文		IIC
125	BII01V～VI層	反鉢	口	網代文		IIC
126	AII12N～V層	ミニチュア	底～弱	繩文、菱形		
127	BII01II層	ミニチュア	底～弱	繩文、台付跡形、粗砂多い		
128	BII01～02II～II層	ミニチュア	底～弱	繩文、菱形		
129	BII02II層	ミニチュア	底	跡形？輪削み痕		
130	BII02II層	不明	?	小面盤の頭部？		
131	AII16II層	土製品	下段灰化	滑面土製品		
132	BII01II層	土製品	上部	滑形土製品		
133	BII11II層	上段品	胸部	十個		
134	BII11II層	土製品	胸部	十四		
135	BII15～16II層	土製品	胴体	十四		
136	AII11II層	土製品	足	十個		
137	BII15～16II層	土製品	手円状	円盤状土製品		
138	AII11～13III～N層	土製品	元形	円盤状土製品		
139	AII11～13III～V層	土製品	光形	円盤状土製品		
140	BII14II層	土製品	光形	円盤状土製品		
141	AII12N～V層	上段品	光形	円盤状土製品		
142	AII11～13III～V層	土製品	光形	円盤状土製品		
143	BII02N～V層	上段品	光形	円盤状土製品		
144	BII02N～V層	土製品	光形	円盤状土製品		
145	表様	土製品	光形	円盤状土製品		
146	AII17II～V層	上段品	光形	円盤状土製品		
147	AII22N～V層	土製品	光形	円盤状土製品		

第3表 遺物觀察表（石器・石製品）

番號	出土地点	層位	器種	分類	長さcm	幅 cm	厚さcm	重量 g	石實
1 RA01	埋土?	不定形石器	II	9.00	4.80	1.40	64.50	頁岩(北上山地)	
2 RA01	埋土?	磨石		8.50	7.80	3.50	150.30	安山岩(奥羽山脈)	
3 AH111	II層	石鑿	I 1	4.30	1.80	0.60	3.00	頁岩(北上山地)	
4 AH116	II層	石鑿	I 1	2.45	(1.30)	0.40	(0.80)	珪質頁岩	
5 AH112	II層	石鑿	I 2	2.20	1.10	0.70	1.40	頁岩(北上山地)	
6 BO25	III層	石鑿	I 3	2.25	1.10	0.40	0.70	珪質頁岩	
7 B110	II層	石鑿	II 1	2.80	1.80	0.60	2.10	頁岩(北上山地)	
8 AH111	II層	石鑿	II 2	2.50	1.50	0.40	0.60	珪質頁岩	
9 BH06	II層	石鑿	II 2	3.00	1.80	0.45	(1.80)	頁岩(北上山地)	
10 AH112	II層	石鑿	II 2	2.30	(1.50)	0.40	(0.90)	頁岩(北上山地)	
11 AH111	V層	石鑿	II 2	1.50	1.10	0.30	0.40	頁岩(北上山地)	
12 BH01	II層	尖頭器		(4.40)	1.00	0.50	(1.50)	頁岩(北上山地)	
13 BH01	V~VI層	尖頭器		11.10	1.90	0.90	16.10	頁岩(北上山地)	
14 BH01	V~VI層	石匙	I	3.70	5.70	0.90	12.90	頁岩(北上山地)	
15 BH02	II層	石匙	II	6.50	2.30	1.10	16.60	頁岩(北上山地)	
16 BH02	II~III層	石匙	II	4.80	2.90	0.70	8.40	頁岩(北上山地)	
17 AH112	II層	石匙	II	4.70	1.80	0.50	4.50	頁岩(北上山地)	
18 AH117	II層	石匙	II	5.40	3.20	1.20	19.70	頁岩(北上山地)	
19 AH112	IV~V層	石匙	II	(5.10)	1.30	0.60	(7.60)	頁岩(北上山地)	
20 BH02	V層	石匙	II	5.30	4.30	1.45	33.00	頁岩	
21 BH02	II層	石匙	II	10.00	3.50	1.20	37.80	頁岩(北上山地)	
22 BH11	II層	石匙	II	5.80	2.70	0.80	15.20	頁岩(北上山地)	
23 BH02	V層	石匙	II	(4.80)	3.10	0.70	(11.50)	頁岩(北上山地)	
24 BH02	II層	石匙		7.00	3.90	1.60	44.00	頁岩(北上山地)	
25 BH01	V~VI層	石匙		7.70	4.30	2.00	67.60	頁岩(北上山地)	
26 BH01	II層	石鍬		7.10	3.90	2.15	58.00	頁岩(北上山地)	
27 BH01	V~VI層	不定形石器	III 3	8.70	3.60	1.90	52.70	頁岩(北上山地)	
28 BH07	II層	不定形石器	II	7.00	4.40	1.10	(30.60)	頁岩(北上山地)	
29 AH125	II層	不定形石器	I	1.90	(1.30)	0.48	(1.10)	黑曜石	
30 BH01	II層	不定形石器	IV	6.90	5.50	2.00	59.40	頁岩(北上山地)	
31 AH11	II層	不定形石器	III 1	5.90	3.80	1.50	26.80	頁岩(北上山地)	
32 AH11	II層	不定形石器	II	5.60	4.50	0.75	21.40	頁岩(北上山地)	
33 BH06	II層	不定形石器	II	4.50	4.80	1.10	18.20	頁岩(北上山地)	
34 AH117	IV~V層	不定形石器	II 2	5.50	4.90	1.50	41.80	頁岩(北上山地)	
35 AH122	III~IV層	不定形石器	III I	2.80	5.50	0.60	8.90	頁岩(北上山地)	
36 BH01	II~III層	不定形石器	IV	3.10	4.20	1.15	16.10	頁岩(北上山地)	
37 BH16	II層	不定形石器	IV	5.70	7.50	1.50	64.60	頁岩(北上山地)	
38 BH01	II~III層	不定形石器	IV	5.20	3.60	1.50	25.50	頁岩(北上山地)	
39 AH22	V層	不定形石器	V	(4.10)	4.20	1.15	(24.70)	頁岩(北上山地)	
40 CO09	III層	不定形石器	I	3.30	2.10	0.91	5.80	玉髓	
41 BH01	II~III層	不定形石器	V	(4.10)	2.90	1.20	(19.60)	頁岩(北上山地)	
42 BH01	V~VI層	不定形石器	III 1	3.30	2.80	0.80	6.20	頁岩(北上山地)	
43 BH13	II層	不定形石器	II	3.70	3.70	1.70	15.80	頁岩(北上山地)	
44 BH01	II~III層	不定形石器	IV	4.40	4.60	1.50	29.40	頁岩(北上山地)	
45 AH12	IV~V層	磨製石斧		(2.10)	1.80	0.60	(3.30)	砂岩(北上山地)	
46 BH15	層位不明	磨製石斧		10.70	4.10	2.30	164.90	塊礫岩(北上山地)	
47 BH02	IV~V層	磨石		12.00	6.80	2.30	287.80	砂岩(北上山地)	
48 BH01	II層	磨石		15.00	7.50	5.60	964.70	安山岩(奥羽山脈)	
49 CO09	III層	磨石		9.90	9.60	9.60	1192.10	花崗岩(北上山地)	
50 AH118	II層	凹石		14.80	5.30	3.90	486.10	花崗閃綠岩(北上山地)	
51 AH122	IV~V層	凹石		18.80	5.50	2.70	(356.20)	砂岩(北上山地)	
52 支撐	不明	凹石		13.70	4.80	2.70	(244.60)	右美安山岩(奥羽山脈)	
53 AH122	IV~V層	半円状扁平打製石器		14.20	6.30	2.10	300.80	安山岩(奥羽山脈)	
54 AH11	V層	半円状扁平打製石器		15.20	6.90	2.20	285.70	砂岩(北上山地)	
55 BH01	II層	不定形石器	III 4	9.20	15.40	4.55	574.60	頁岩(北上山地)	
56 BH12	II層	台石		23.00	25.80	12.50	5778.60	安山岩(海岩)(奥羽山脈)	
57 AH12	II層	石製品		5.10	5.00	1.00	37.70	麻灰岩	

V. まとめ

芦名沢川を隔てた対岸には平成9年度に調査が行われた芦名沢I遺跡がある。芦名沢I遺跡は南面する緩斜面に位置し好条件の立地であるのに對し、本遺跡は芦名沢川により形成された扇状地の扇尖部に位置し山間の窪地的な条件の場所である。しかもすぐ側を芦名沢川が蛇行し、洪水の被害も予想される所である。

現在の立地条件をそのまま、遺構が営まれた時期に當てはめるわけには行かないが、芦名沢I遺跡と比較して生活条件には恵まれていないことだけは確かである。

今回の調査では、土として縄文時代の遺構・遺物が検出されており、これらについて若干のまとめを行い報告を終えることとする。

1. 遺構

(1)住居

堅穴住居跡1棟のみである。前述のように圓場整備によるものと思われる削平をうけており、かろうじて炉石の検出をもって住居跡と認定できた。複式炉が床面及び壁構の一部と柱穴2基だけの残存状況であった。

複式炉は当初、ロの字型の右側部とそこからややハの字状だがほとんど長方形ともいえる前庭部のみであると思われたが、石匂部の外側に焼土を検出し、ここに石匂部から炉石の一部が延びいたためここを燃焼部と認定した。石匂部は一段低くなってしまい、底部には石が散かれていた。ここからは若干の炭化物が出土している。前庭部は両側を石で囲みほぼ直線的に住居の縁辺部に接している。

この住居は平坦面から川に向かって傾斜になる縁の所に作られており、前庭部は傾斜の下方に向けられていた。

(2)焼土

4基検出したが3基はA I 25グリッド近辺に隣接し、層位はII b層で、ほとんど同時期のものと思われる。縄文上器片が数点出土しているが、これより下の層から陶磁器片が出土していることと、II b層は整地により動いていること等から、比較的新しいものと思われる。

他の1基は、地山が平坦面から川に向かって傾斜する上に堆積したV層での検出である。遺物は出土していないが周囲の同じ層位から早期の土器が出土しているため、縄文時代のものと判断した。

以上、これらの遺構は何れも川縁にあり、洪水のおそれが予知される所である。にもかかわらず、生活の痕跡が認められるということは、当時の地形が現在とは違っていた可能性も考えられる。

2. 遺物

住居にともなうものと思われる縄文時代中期末の土器は出土しているが、量的には後期前葉のものが多く出土している。また前期、早期の土器も出土しており、特に早期の土器はまとまった資料が得られた。その多くは表裏に条痕が施され、金雲母を胎土に含む、ムシリ系のものであり、一部には沈線と刺突を持つものも含まれる。近辺では盛岡市大館遺跡群から早期の押瓶文を主体に、沈線文系の土器が出土しているが、昭和62年度、平成6・7年度調査で条痕文系の土器の出土が報告されている。

石器では円筒土器文化圏といわれる半円状扁平打製石器が出土しているが、円筒土器そのものは今回の調査では出土していない。

最後になるが、上層断面に粗粒の暗灰色スコリアが堆積しているのが認められている。これはすでに芦名沢I遺跡で報告されている16~17世紀の歐間状遺構と同じものであり。今回の調査では平面的には検出することができなかった。

〈参考文献〉

- | | |
|---------------------------------------|---------------------|
| 「村誌 たまやま」 | 1979 玄山村役場 |
| 「岩手県の地名」 日本歴史地名大系 第二巻 | 1990 平凡社 |
| 「岩手県」 角川日本地名大辞典 3 | 1985 角川書店 |
| 「才津沢遺跡発掘調査報告書」 | 1998 勧岩手県埋蔵文化財センター |
| 「間洞II遺跡発掘調査報告書」 | 1997 勧岩手県埋蔵文化財センター |
| 「大館遺跡群」 大館町遺跡、人新町遺跡
—昭和62年度発掘調査概報— | 1989 盛岡市教育委員会 |
| 「人館遺跡群」 大館町遺跡
—平成6・7年度発掘調査概報— | 1997 盛岡市教育委員会 |
| 「芦名沢I遺跡発掘調査報告書」 | 1999 勧岩手県埋蔵文化財センター |
| 「縄文時代研究事典」 | 1996 東京堂出版 |
| 「縄文土器大観」 1 | 1994 小学館 |
| 「日本先史土器の繩紋」 | 1979 先史考古学会 |
| 「図録・石器入門事典」 <縄文> | 1994 柏書房 |
| 「完場遺跡発掘調査報告書」 | 1975 青森県埋蔵文化財調査センター |

写 真 図 版



写真図版 1 連絡道路（航空写真）





調査前風景



基本層序



調査区北東部土層断面



調査区北東部




調査区南西部


写真図版2 調査区



RA01全景

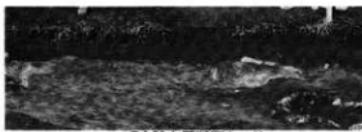


RA01土層断面A-A'

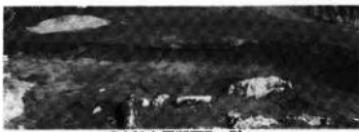

RA01土層断面B-B'



RA01 炉

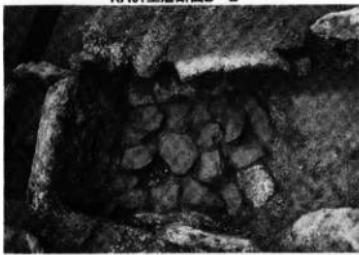

RA01 炉 (石敷部分)




RA01炉断面D-D'




RA01炉断面C-C'


写真図版3 RA01 竪穴住居跡

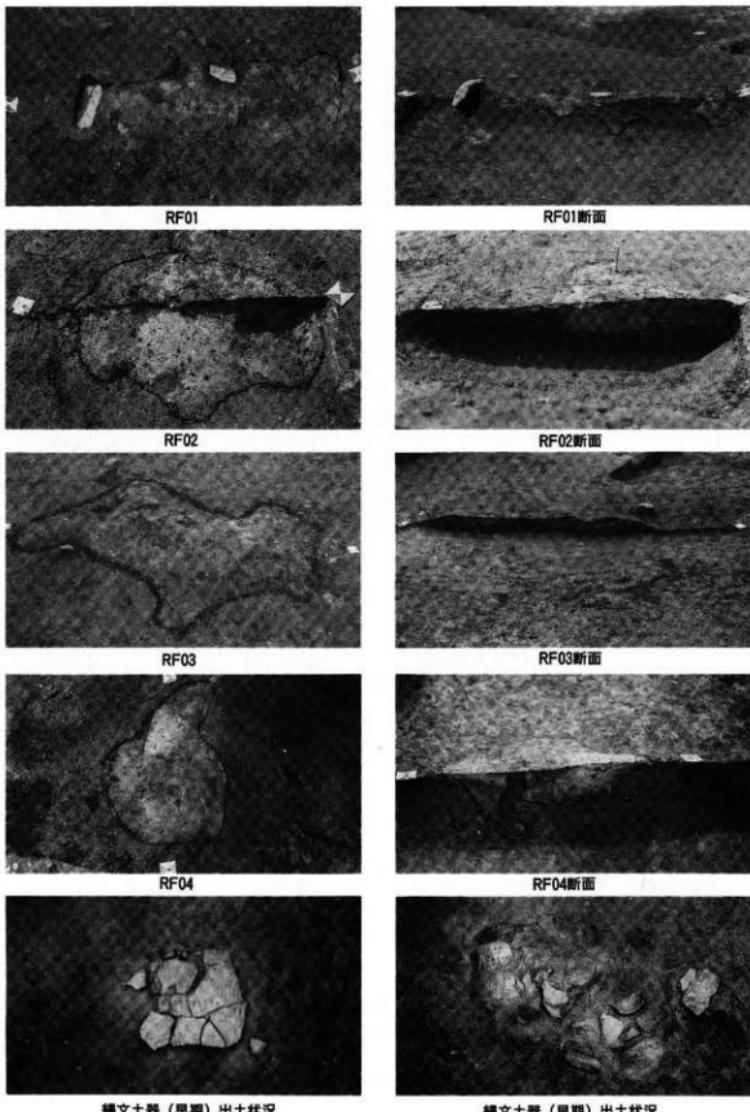

写真図版4 烧土遗構・土器出土状況

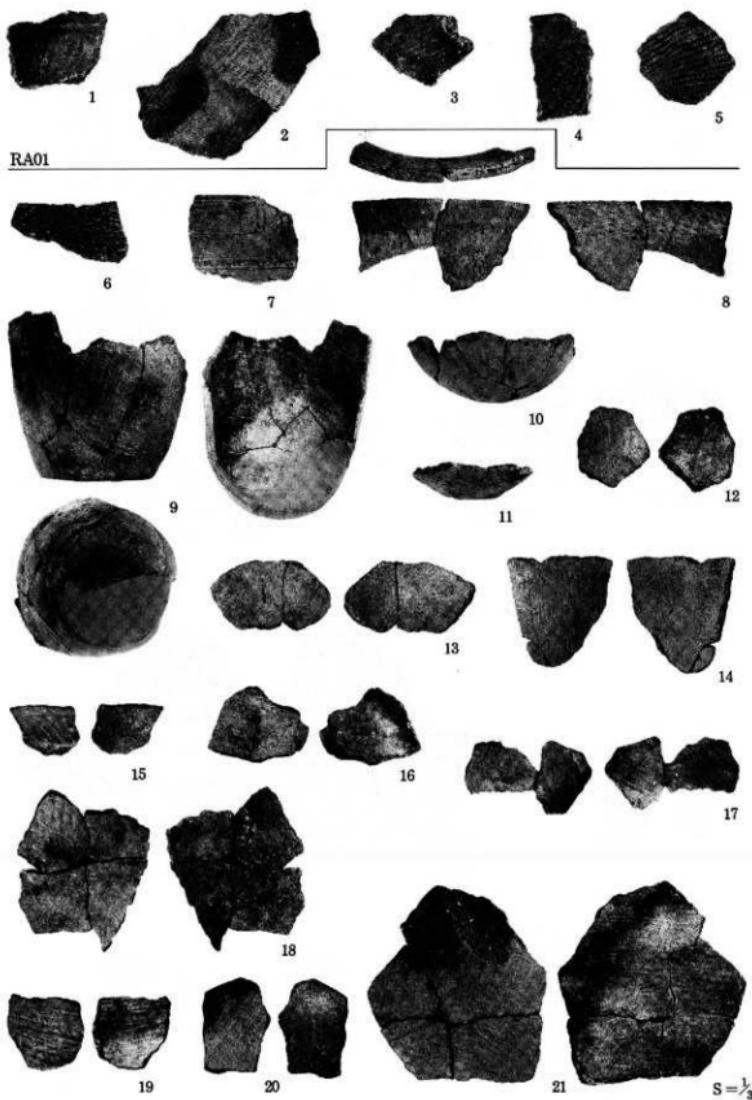

写真図版5 RA01出土遺物、遺構外出土遺物・土器(1)

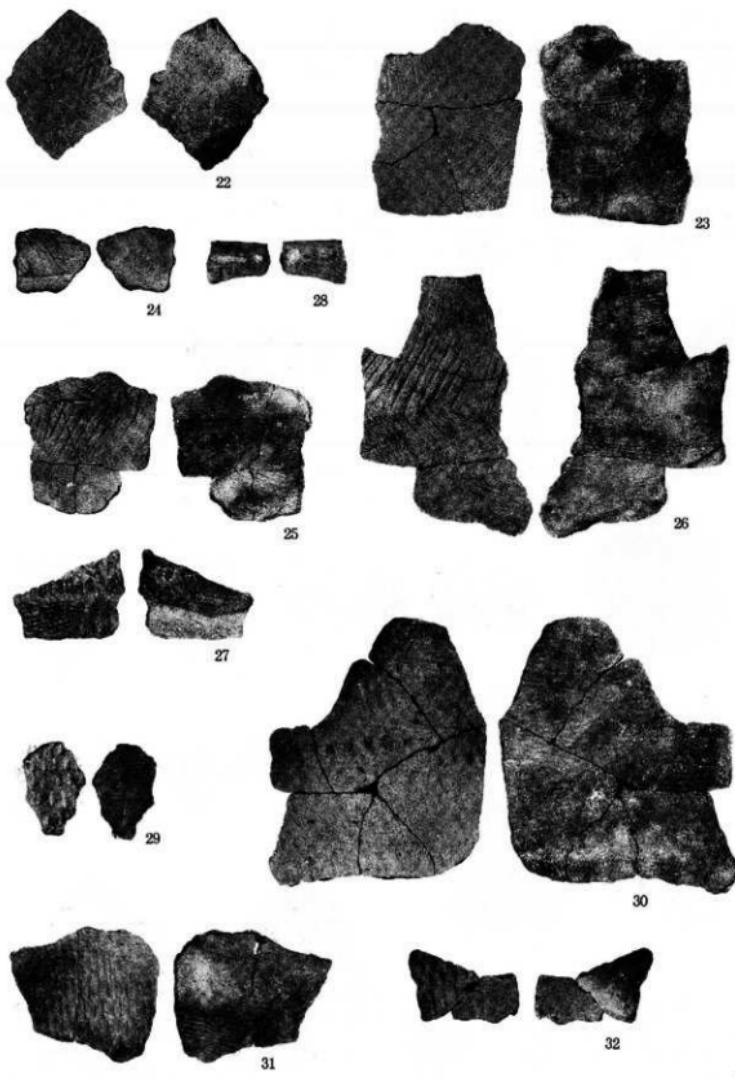

$S = \frac{1}{3}$

写真図版 6 遺構外出土遺物・土器 (2)


写真图版 7 漆器外出土漆物·土器 (3)

$S = \frac{1}{3}$


40



33

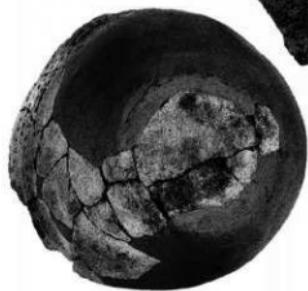

34

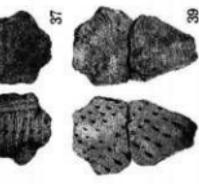

37



39





41




42



43

$$S = \frac{1}{3}$$

写真図版 8 遺構外出土遺物・土器 (4)

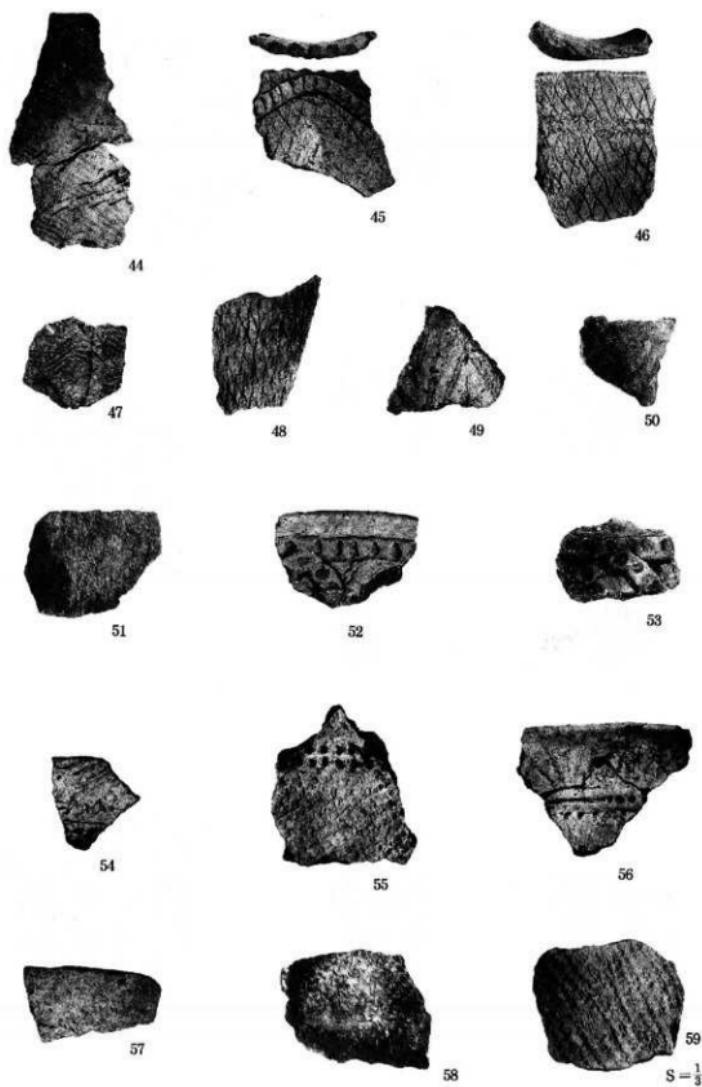

写真図版9 遺構外出土遺物・土器(5)




60



61



62

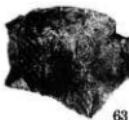

63



64



65



66



67



68




69




70

 $S = \frac{1}{3}$

写真図版10 遺構外出土遺物・土器 (6)

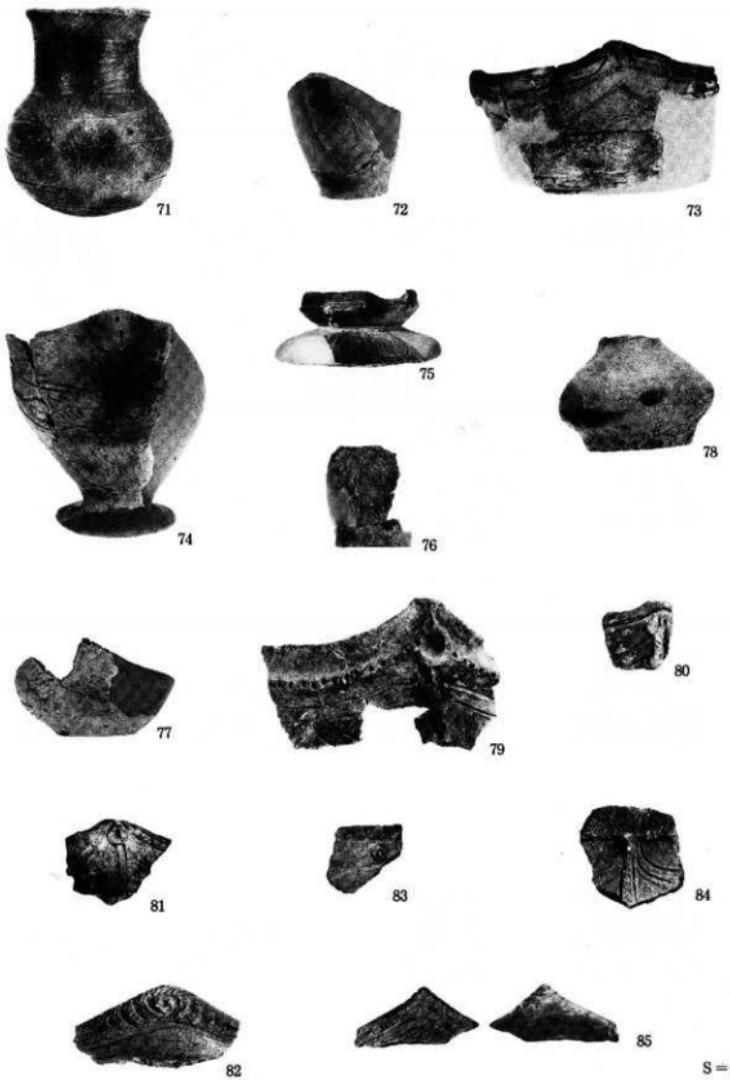


写真図版11 遺構外出土遺物・土器 (7)

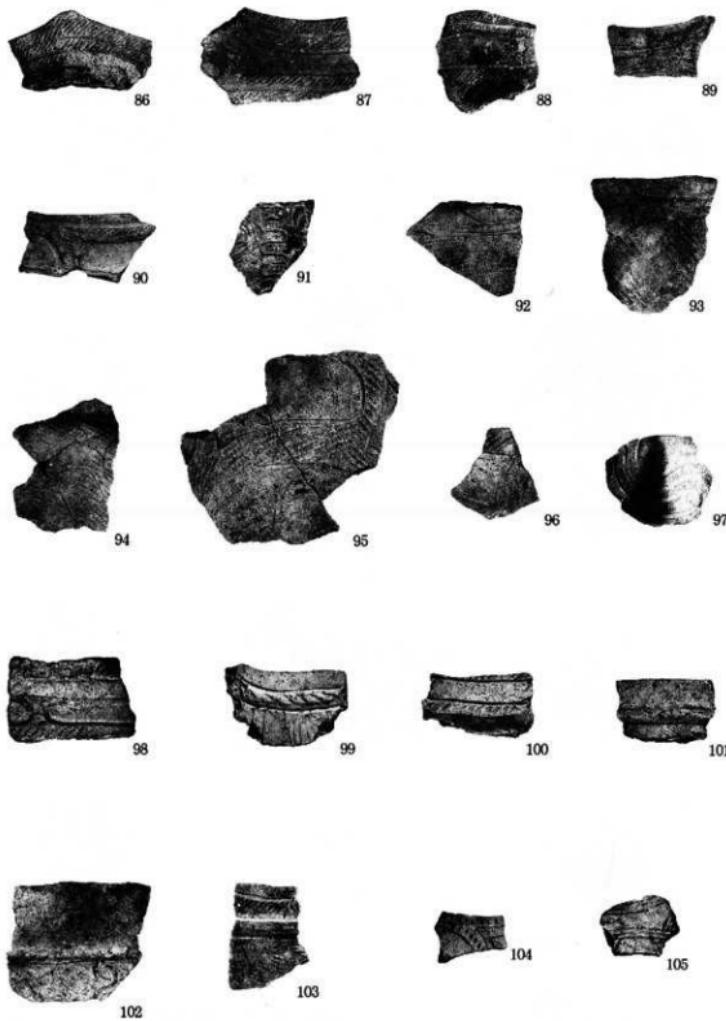


$S = \frac{1}{3}$

写真図版12 遺構外出土遺物・土器 (8)

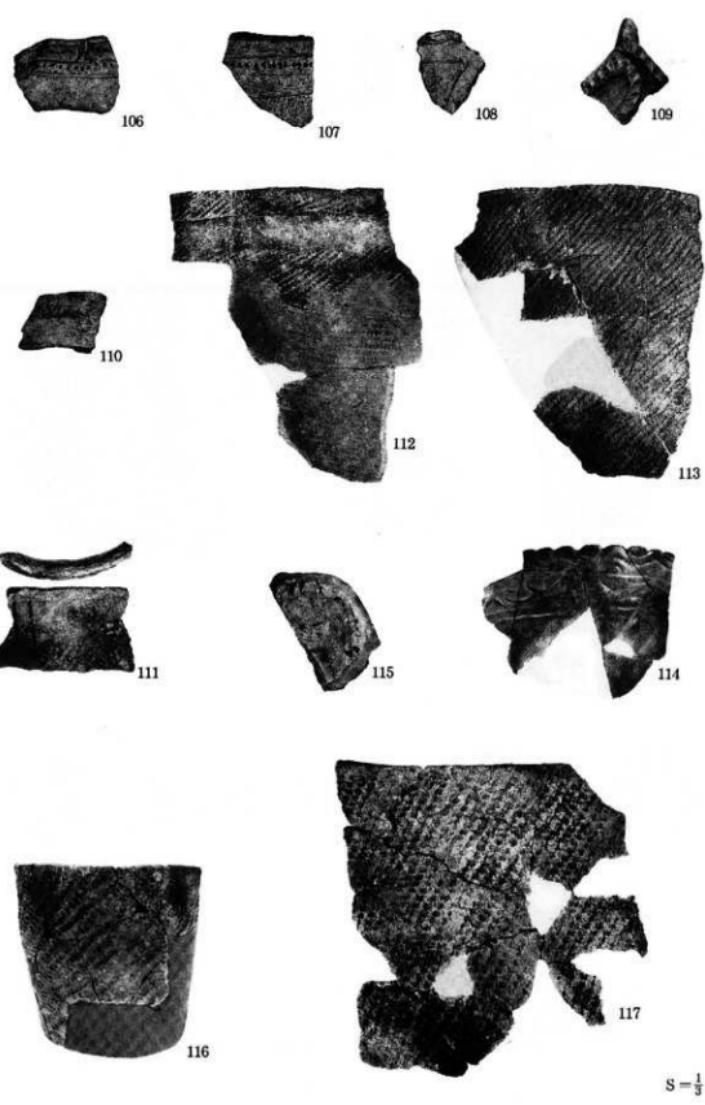



写真図版13 遺構外出土遺物・土器 (9)

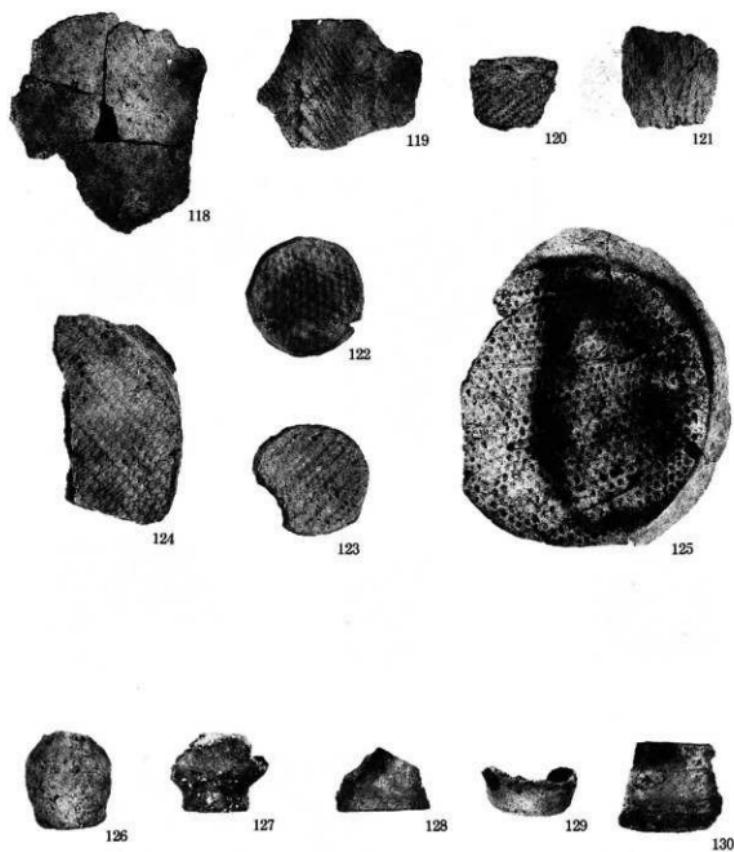

S = 118~125 $\frac{1}{8}$



126~132 $\frac{1}{2}$

写真図版14 遺構外出土遺物・土器 (10ミニチュア土器)

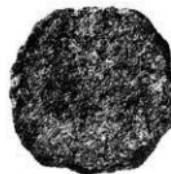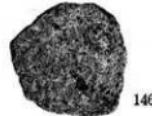


$S = \frac{1}{2}$
57... $\frac{2}{3}$

写真図版15 遺構外出土遺物・土・石製品

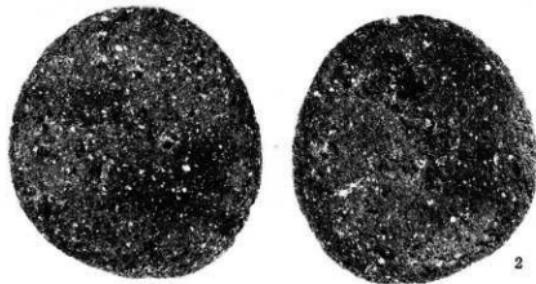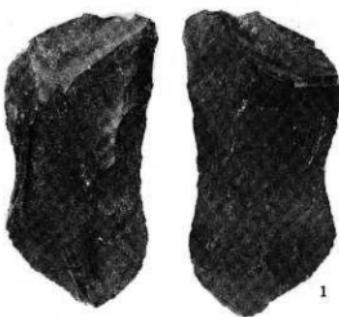

RA01

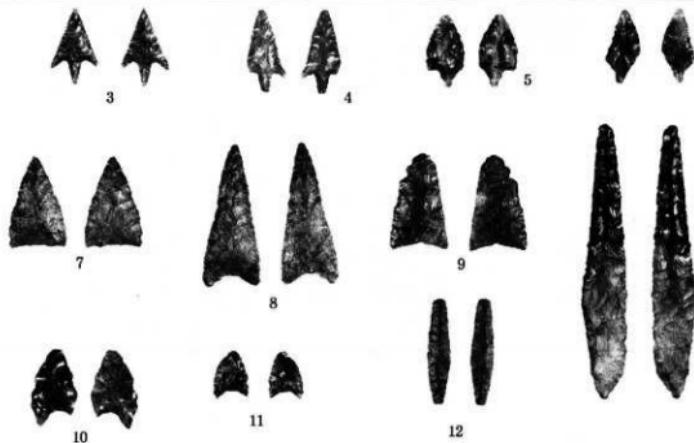

写真図版16 RA01出土遺物、遺構外出土遺物・石器(1)


S =
 $\frac{2}{3}$
 $12 \cdot 13 \cdots \frac{1}{2}$



写真図版17 造構外出土遺物・石器 (2)


$S = \frac{1}{2}$

$26 \cdots \frac{2}{3}$

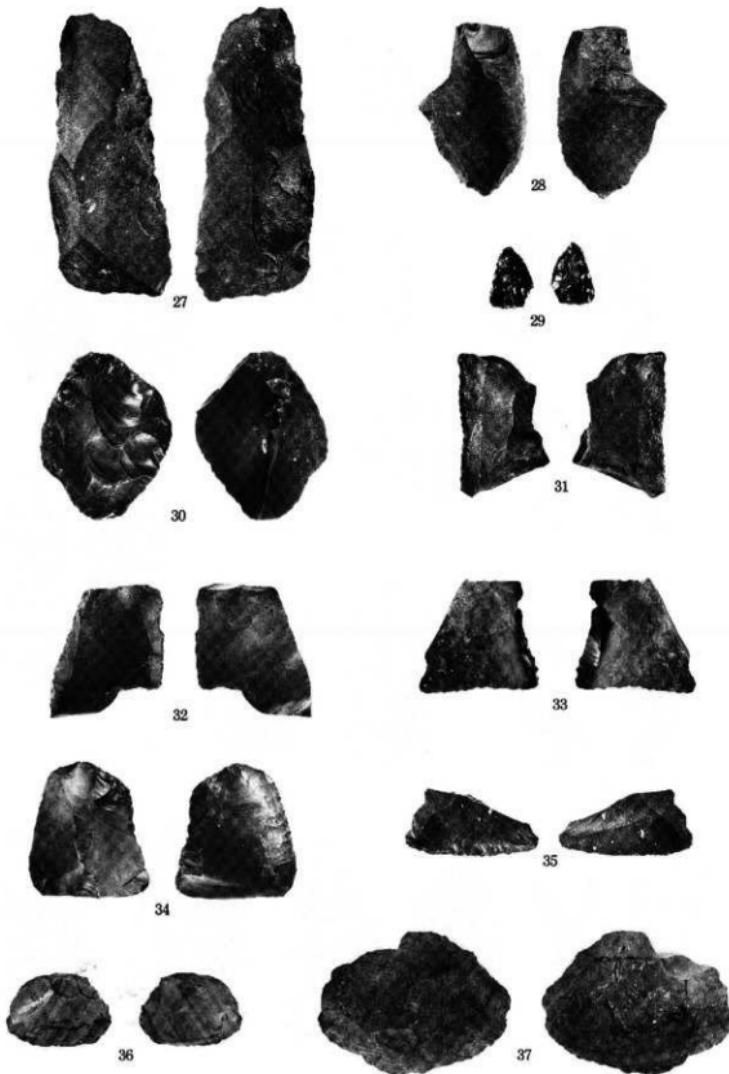

写真図版18 遺構外出土遺物・石器(3)


$S = \frac{1}{2}$
 $27 \cdots \frac{2}{3}$

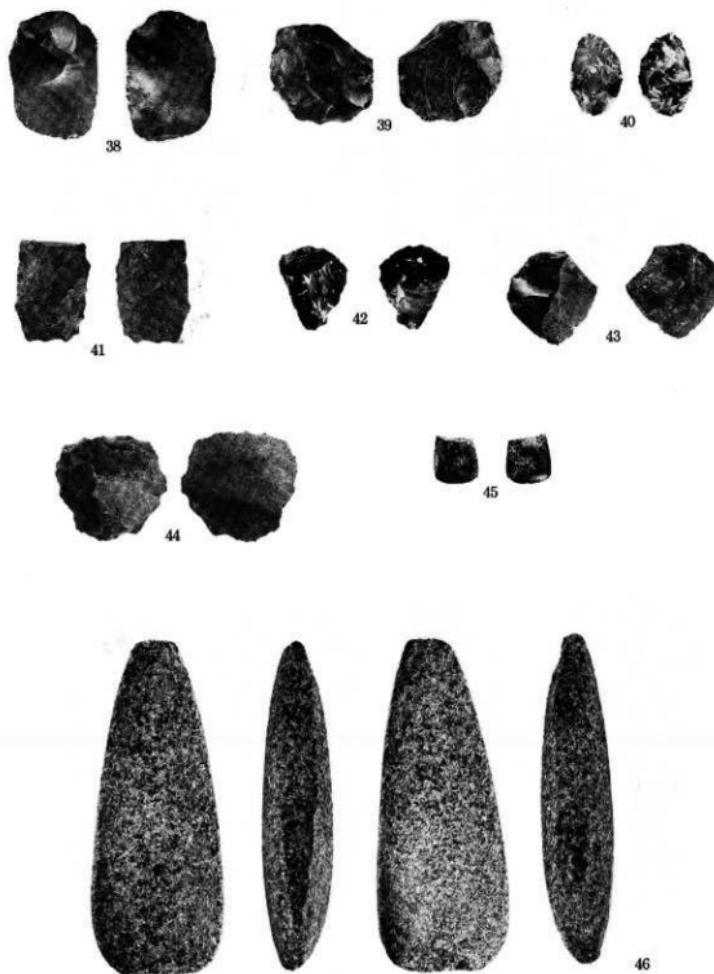


写真図版19 造構外出土遺物・石器 (4)

S = $\frac{1}{2}$

46··· $\frac{2}{3}$

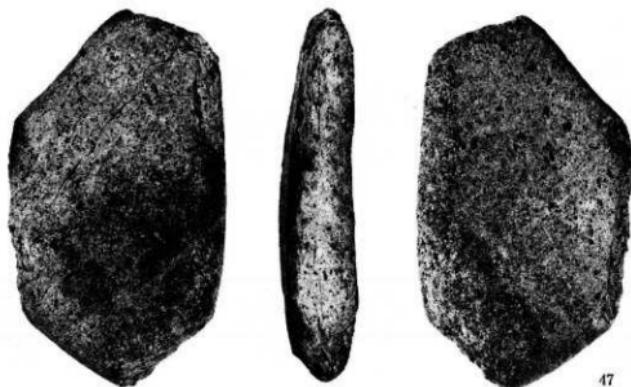


47

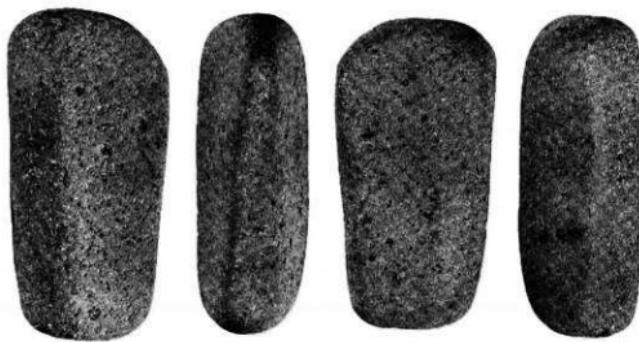

48

写真図版20 遺構外出土遺物・石器(5)

47··· $\frac{2}{3}$ 48··· $\frac{4}{9}$

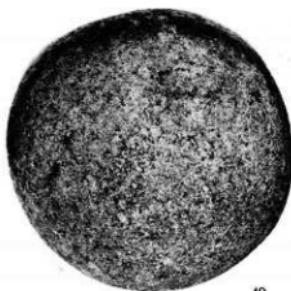

49



50



51



52

 $S = \frac{2}{3}$

写真図版21 遺構外出土遺物・石器 (6)




53



54



55

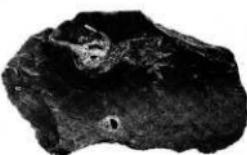

56

 $S = \frac{1}{3}$

写真図版22 遺構外出土遺物・石器 (7)

報告書抄録

ふりがな	あしなざわにいせきはっくつちょうさほうこうしょ						
書名	芦名沢II遺跡発掘調査報告書						
副書名	東北新幹線盛岡～八戸間建設工事関連遺跡発掘調査						
巻次							
シリーズ名	岩手県文化振興事業団埋蔵文化財調査報告書						
シリーズ番号	第322集						
編著者名							
編集機関	財団法人岩手県文化振興事業団埋蔵文化財センター						
所在地	〒020-0853 岩手県盛岡市下飯岡11地割185 駐 (019) 638-9001						
発行年月日	西暦2000年1月20日						
ふりがな 所収遺跡名	ふりがな 所在地	コ一ド	北緯 ° ° °	東経 ° ° °	調査期間	調査面積 m ²	調査原因
芦名沢II遺跡	岩手県岩手郡 玉井町大字御崎 字戸名武34- 2ほか	03307 K E - 47-1367	39度 52分 36秒	141度 12分 19秒	19981001 19981029	590m ²	東北新幹線 盛岡～八戸 間建設工事 に伴う事前 調査
所収遺跡名	種別	主な時代	主な遺構	主な遺物	特記事項		
芦名沢II遺跡	集落跡	縄文時代	竪穴住居跡 1棟	縄文土器(早・前・中・ 後・晚期) 6箱 石器 土偶・土製品	6箱 142点	縄文時代中期後葉の複 式炉を持つ住居跡 縄文時代早期後葉の土 器	

財団法人岩手県文化振興事業団埋蔵文化財センター職員

所長
調査所長
佐藤 基
伊藤 直司

〔管理課〕

課長
主査
主事
川浪清徳
立花多加志
日影睦夫

嘱託
藤島恵子
新田トヨ
佐々木光重

〔調査第一課〕

課長	小田野哲文	高橋與右衛門
補佐	佐々木孝透	中高義紀
主任文化財専門調査員	酒井清宗	橋本義介
文化専門調査員	小山内健	阿部良一
文化専門調査員	吉田充勉	古谷徳三
"	鍛田健一郎	尾高義和
"	小笠原健達	原義久
"	鳥居宏人	工藤義徳
"	濱田悦子	前田義也
"	佐々木由紀	金澤義之
"	木戸口俊	岩瀬義浩
"	小野寺正直	坂本昭二郎
"	阿部正直	佐々木雅
"	千葉靖雄	星山忠太郎
"	柴木淳	佐々木昭
"	藤原淳	山田浩忠
"	澤倉一男	川村忠昭
"	吉見大輔	村上義昭
"	高見一	木澤北
"	佐野大廣	平野金鈴
"	佐野廣	平山
"	佐野一	布谷
"	佐野吉	山谷
"	佐野吉	川原
付員	佐藤平	吉
付員	田中弘	藤吉
付員	林幸広	川

〔調査第二課〕

課長	高橋與右衛門
補佐	中高義紀
主任文化財専門調査員	橋本義介
文化専門調査員	阿部良一
"	古谷徳三
"	尾高義和
"	原義久
"	工藤義也
"	金澤義之
"	坂本昭二郎
"	佐々木雅
"	星山忠太郎
"	川村忠昭
"	村上義昭
"	平野金鈴
"	平山
"	布谷
"	山谷
"	川原
付員	佐藤平
付員	田中弘
付員	林幸広
付員	川原吉

期専門限額付員

岩手県文化振興事業団埋蔵文化財調査報告書第322集

芦名沢II遺跡発掘調査報告書

東北新幹線盛岡・八戸間建設工事関連遺跡発掘調査

印刷 平成12年1月13日

発行 平成12年1月20日

発行 岩手県文化振興事業団埋蔵文化財センター

〒020-0853 盛岡市下飯岡11地割185

℡ (019) 638-9001

㈹ (019) 638-8563

印刷 株式会社 白ゆり

〒020-0122 盛岡市みつけ6丁目1-50

℡ (019) 643-6060

