



第10圖 上層遺構全体圖 (1) (縮尺1/300)

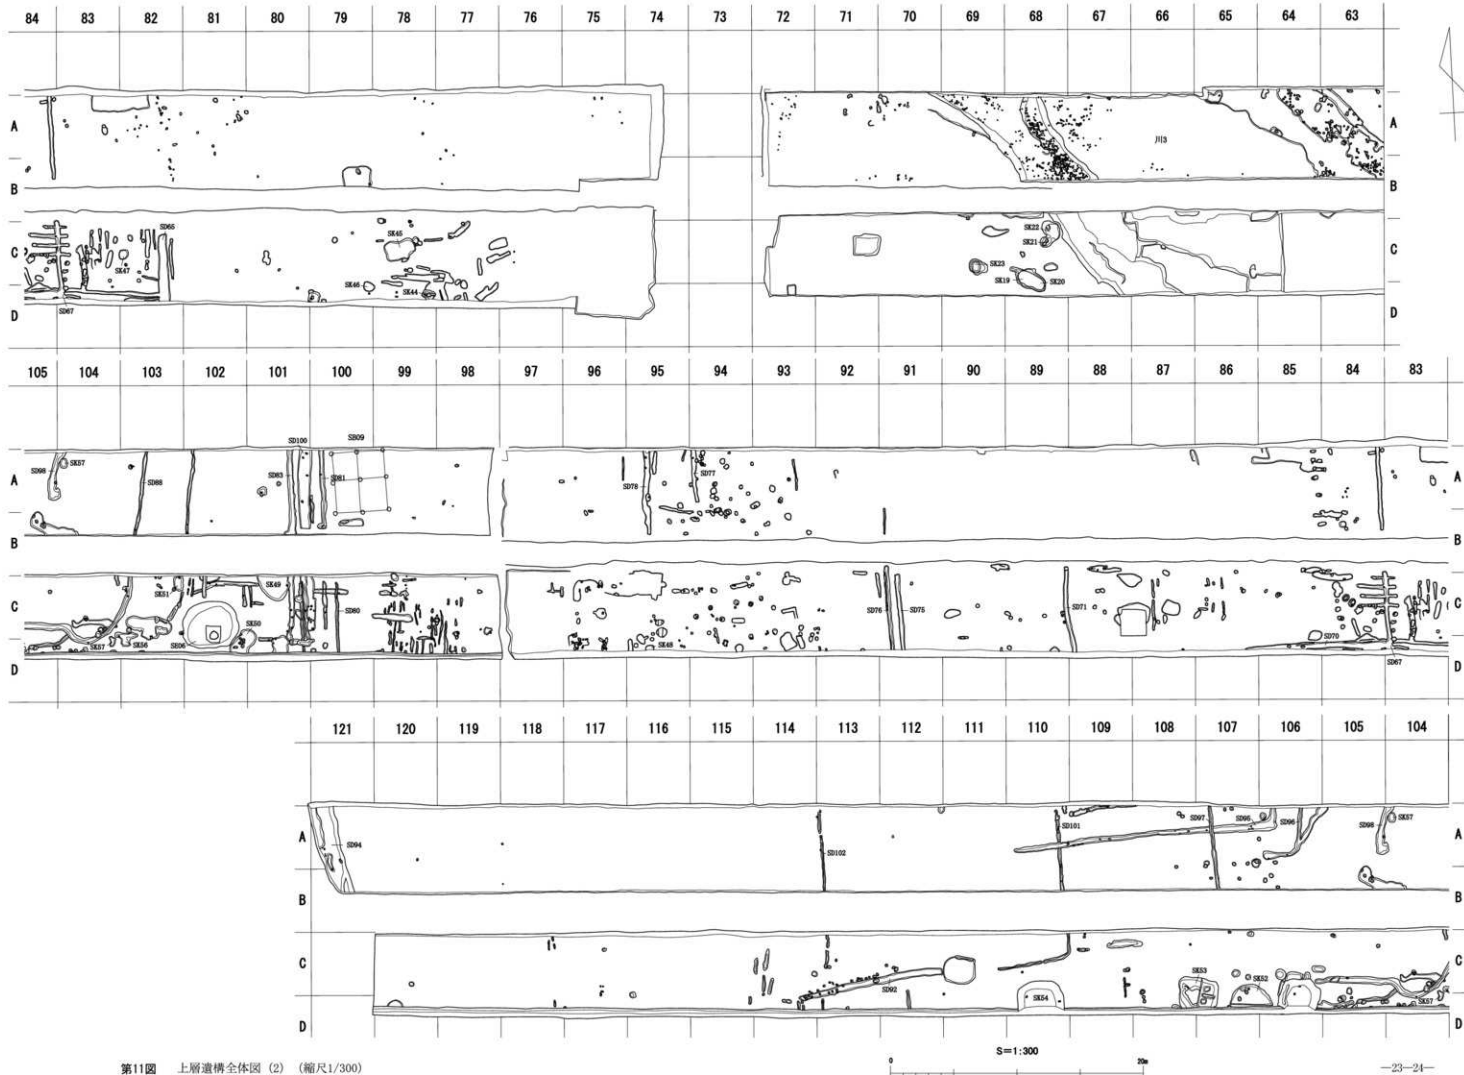


第11圖 上層遺構全体圖(2) (縮尺1/300)

144 143 142 141 140 139 138 137 136 135 134 133 132 131 130 129 128 127 126 125 124 123 122

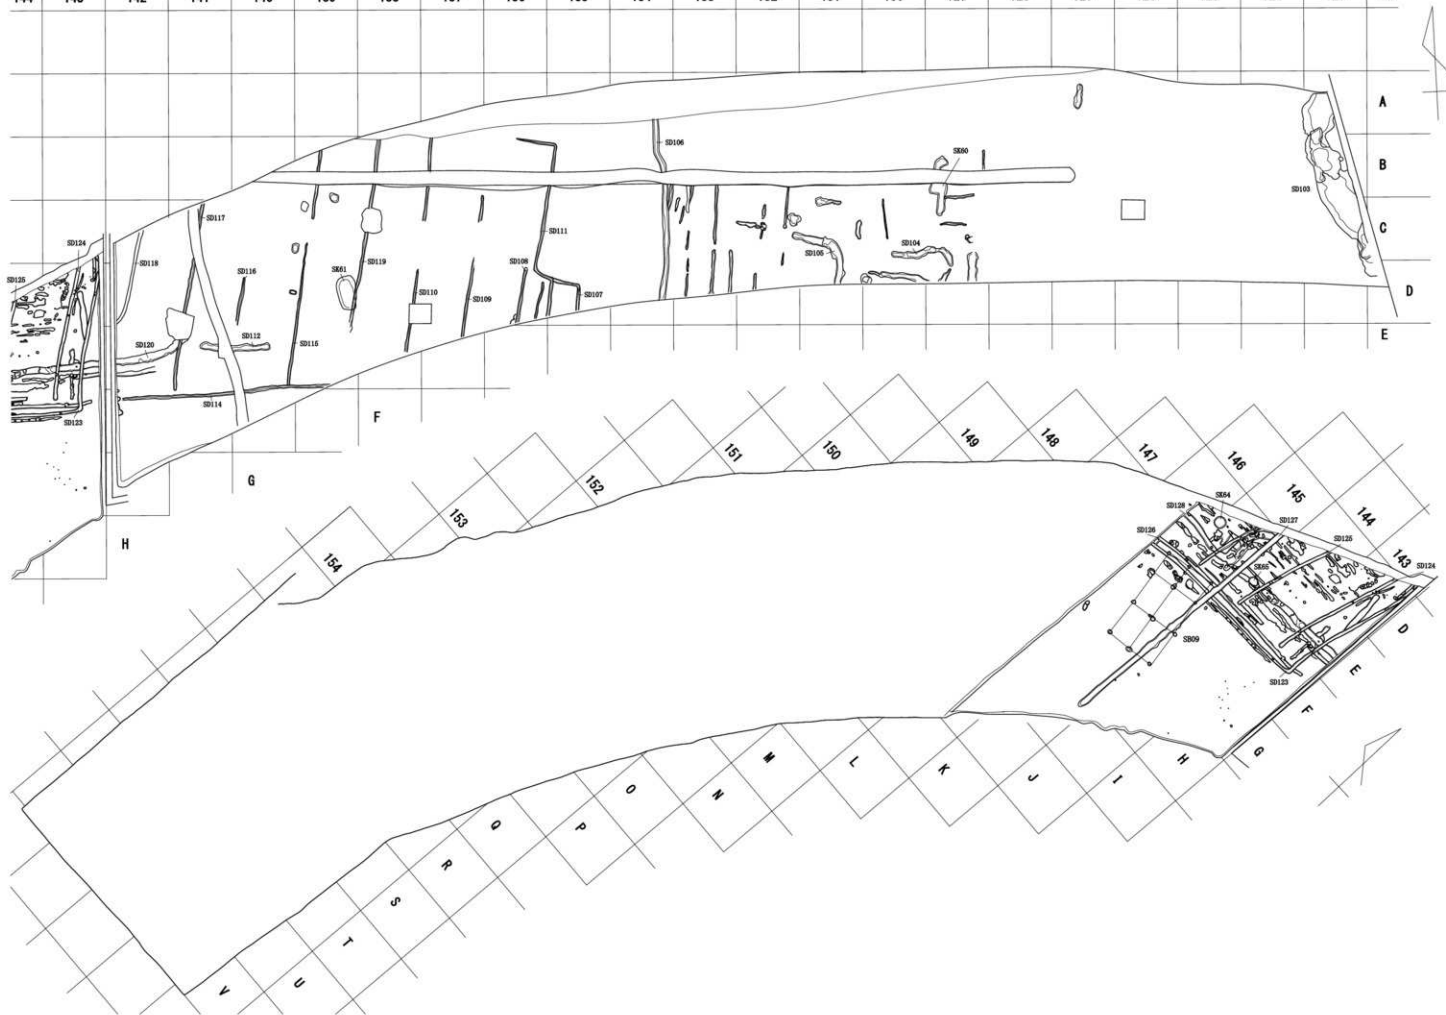

第12圖 西地区上層遺構全体図 (縮尺1/300)

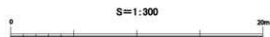

第4章 遺構

第1節 下層（縄文・弥生～古墳時代前期）の遺構

1 東地区の遺構

東地区で検出した主な遺構は、竪穴住居22棟、平地式住居1棟、掘立柱建物12棟（うち布掘建物2棟）、井戸2基、土器集中区17ヶ所、土器溜まり1ヶ所、埋甕1基、伏せ甕1基、土坑187基、溝等を検出した。時期は大半が、弥生時代後期に属するものだが、若干ではあるが、古墳時代前期の遺構が含まれる。

（1）竪穴住居

SI01（第13図） B・C14・15区に位置する。北でSI11を切り、西をSI06で切られ、壁周溝は同住居の床面下に潜り込んだ形で検出した。南は一部調査区外となる。平面形は円形で、拡張されており、直径は約8.8mと約10m、深さは約0.6mを測る。拡張前の周溝は、幅が約0.6mと広く深さも床面から約0.3mあり、通常の壁周溝とは異なり平地式住居の周溝に近い形状を呈する。一方、拡張後の周溝は幅約0.3m、深さ約0.2mの規模である。中央に土坑（SK5041）を持ち、埋土中には多くの遺物が含まれていた。全体に貼り床が明瞭に見られ、表面の広い範囲で焼土が認められた。柱穴と考えられるものは13基存在し、5～6本柱で建てられていたと考えられる。

遺物は、床面状に土器片が比較的多く残されていた他、覆土中には多量の玉作関連遺物が含まれ、緑色凝灰岩製管玉の未成品、完成品の他、錐や調整加工用棒状工具等の鉄製工具が含まれていた。

SI06（第14図） B・C15～17区に位置する。西側でSI01を切る。平面形は円形で、直径は約7.5m、深さ約0.3mを測る。中央に約1.1m×0.9m、深さ約0.3mの楕円形の中央土坑を持つ。全面に貼り床が明瞭に見られ、北東壁際には、比較的完形に近い土器がまとまって出土し、その西側に、口縁部をほぼ床面に接した状態で倒立した形で伏せられた高さ37cm、口径31cmの大型甕形土器が置かれていた。ほとんど破損は見られず、内部には高さの半分程度の白色粘土塊が納められていた。

玉作関連遺物は、覆土中に多少含まれていたが、周辺の住居や包含層に比べるとかなり少ないが、鉄製品は、SI01やSI11に比べ少ないものの、その他の住居に比べると比較的多い。

SI11（第15図） A～C13～15区に位置する。南でSI01に切られ、東でSI14を切る。壁周溝が二重に認められ拡張したと考えられる。平面形は円形で、直径は約9.2mと約10.6m、深さ約0.1mを測る。全面に貼り床が明瞭に見られ、中央付近と北東壁際に炭混じりの焼土が認められた。柱穴は、6～8本で構成されると考えられる。西側は、古墳時代前期の遺物が出土したSK5095とSX10に切られている。中央に約1.1m、幅約0.8m、深さ約0.6mの土坑を持つ。埋土内に含まれる遺物は少なく、焼土なども見られない。埋土は、埋めも戻された状況を呈していた。東に近接して、直径約0.6mで深さ0.5mのピットが伴う。

玉作関連遺物が、SI01と同様に多量に出土し、鉄製品も多く見られる。覆土中が大半であり、床面近くでのまとまった出土は見られなかった。時期の新しいSK5095の覆土中にはほとんど含まれないことから、SI11が埋没する課程で流れ込んだものであることがわかる。

SI14（第14図） A・B13区に位置する。西側のSI11に切られ、全体の1/3程度が残っているに過ぎない。SI11の床面下から壁周溝の一部が検出されている。平面形は円形で、直径は約7.8m、深さは0.1m

程度である。貼り床はまばらに残り、床面に近い遺物はほとんど見られない。柱は、P 3が深さ0.5mありそれに当たる可能性が高く、対応するものとして、SI11のP 4が考えられ、P 1とSI11P 14と合わせ、4本柱と考えられる。中央土坑は切られた部分に当たり断定はしがたいが、SK5098がそれに当たる可能性がある。SD1017に切られるため、正確な形・規模は不明だが、約1.3m×0.8mの楕円形で、深さは約0.4cmを測る。埋土は黒褐色土が主で、遺物量は少ない。

SI03 (第16図) B・C 20～22に位置する。平面形が六角形を呈し、柱はその角に配置されている。一辺は約4.6mで、対角線長さ約11m、深さ約0.4mを測る。全面には明瞭な形で貼り床が認められる。床面直下は礫層となっており、一部に小礫が露出していた。柱穴は、地山中の礫層を掘り抜いており、内部壁面は礫層面と明らかに異なる礫の集積がみられ、意図的に柱を礫で支える構造をとっていたことが窺える。おそらく、掘り上げた礫を利用し、柱を設置する際に周りに配置しながら埋設していった結果であろう。中央には柱の空間が何れも空いていた。中央に二段掘りの土坑を持つ。外側の堀方は約1.9m×1.4mの不整形な楕円形で、内側は直径約0.8mの円形で、深さを測る。東側に0.8mの円形のピットを持つ。

床面近い遺物は少ないが、貼り床内から大型の翡翠製勾玉が出土している。玉作関係遺物は覆土下層からやや多く出土し、鉄製品も多く出土している。

SI08 (第17図) A・B 3・4区に位置する。約4.4m×4mのやや不整形な隅丸長方形で、深さは約0.2mを測る。中央に0.5m×0.4mの楕円形の浅い土坑を持つ。他にピットが2基見られるが、何れも10～15cm程度と浅いため柱穴とはいえず、この住居での柱穴は存在していない。貼り床は全面に渡って明瞭に見られ、東壁際の床面には2～3cmの小砂利の集積が見られ、その上から遺物が集中して出土している。壁周溝は幅が0.15mと狭く、南北の角付近では掘り込みが不明瞭になっている。玉作関連遺物はほとんど出土していない。

SI02 (第17図) C・D 18・19に位置する。南は調査区外で、ほぼ1/2が検出されている。円形で、直径約5.6m、深さ約0.15mを測る。南西側はSK5032に切られている。貼り床は、住居の中心付近に顕著に見られるが、周辺部は地山との区別はほとんどできない程度に止まる。柱はP 1・P 4が主となり、おそらく4本と考えられる。床付近の遺物はほとんど無く、玉作関連遺物も極めて少ない。

SI12 (第18図) A・B 24・25に位置する。西側でSI13を切る。約6.5m×7mの、丸味を帯びた隅丸長方形で、深さは約0.15mを測る。柱は4本と考えられるが、北西角は小さく不明瞭であった。柱穴内部は、SI03で見られたように、礫を周囲に詰め込んだもので、礫により柱を支えたと考えられる。壁周溝が全周し、貼り床は全面に明瞭に見られ、北西角付近は焼土化し赤変していた。中央には二段掘りの土坑があり、外側は1.7m×0.9m深さ約0.15mで東西に長い楕円形、内側はそれと直交する形で、約1m×0.55m、深さ0.35mの長楕円形に作られていた。埋土には多量の礫が含まれ、土器もその中に入りこんだ形で出土している。

玉作関連遺物は、未成品などが北西側のSI13と接する壁際付近で多くみられ、そこを軸に対称位置となる北東と南西側の壁周溝から、大型の砥石（前者からは凝灰岩の中砥石、後者からは砂岩製の荒砥石）がそれぞれ1点ずつ出土している。鉄製品はほとんど出土していない。

SI13 (第19図) A 25・26に位置する。東側でSI12に切られ、北半部は調査区外で全体の1/2を検出した。円形で、壁周溝が貼り床下からも検出され、拡張したと考えられる。直径は約8.65mと約6.7mで、深さ約0.1mを測り、貼り床は全面に明瞭に見られる。中央に二段掘りの土坑を持ち、その周囲は土手

状に盛り上がり、方形に囲まれていた。規模は、外側が土手の裾からで約2m、深さ床面から約0.1m、内側は円形で直径が約0.6m、深さ床面から約0.3mを測り、内部には多量の礫と土器が入りこんでいた。底部は硬く締まり、土手と共に堅固に作られていたが、焼土痕は見られず、炉である確証は得られなかったが、比較的炭化物が多く、その可能性も否定できない。覆土下層から鳥のような先刻画が出土した長頸壺の破片が1点出土している。

南の床面上で、小型の甕形土器が伏せられた状態で出土している。内部に遺物等が含まれている痕跡はなかった。玉作関連遺物は少ないが、覆土を水洗した結果えられた微細遺物の中に、鍛造剥片と考えられる5mm前後の鉄片が多く含まれていた。他の住居ではほとんど認められないことから、この住居で、鉄製品の加工が行われていた可能性がある。土手を有する中央土坑との関連も考える必要があるかもしれない。

SI05(第20図) C・D19～20区に位置する。西をSI03で切られ南は調査ため、全体の1/5程度しか検出てきていない。円形または多角形と考えられ、推定直径は約9.2mである。深さは0.25mを測る。柱穴は北側に見られ、SI03と同様に礫で内部が固められている。壁の外周が僅かに角張った部分に対応する位置にあり、それもSI03に似る。この点から考えると、SI03と同じような多角形となる可能性も大いにありうる。貼り床は明瞭に認められる。床に近い遺物は少なく、ほとんど覆土中で、玉作関連遺物も少ない。北東部壁際の覆土上面で、刀子が1点出土している。



SI07(第21図) A20・21区に位置する。北1/3は調査区外にかかる。方形で一辺が約5.8m、深さ約0.2mを測る古墳時代前期の住居である。全面に貼り床が明瞭にみられ、柱は角に2本がほぼ対称に配置されていることから、4本柱と考えられる。南側中央付近には、長さ約1.3m、幅約0.9m、深さ約0.5mの土坑を持ち、壁の外にはみ出す形で深さ約0.7mのピットが掘られていた。竈風の構造だが、焼土のような被熱痕跡は認められず、性格の特定には至らなかった。遺物量は少なく、貼り床内で古墳時代前期の高坏片が出土したことと、他の住居とは異なり整った方形を呈している点から、時期を特定した。玉作関係遺物は流れ込んだ程度でほとんど見られず、鉄製品も僅かである。しかし、長さ12.8mm、幅6mm、厚さ5mmの小さな柄と思われる部分に、繊維状の糸を巻き付けた鉄製品が覆土下層から出土している。

SI09・10(第21図) A19区に位置し、大半は調査区外にかかり、南は、SX05を切っている。東側で小さく回り込む部分をSI09、それを覆い西に広がる部分をSI10としたが、1つの住居の可能性もある。SI09を拡張したものと考えられる。前者は円形で推定直径約4.8m、深さ0.2m、後者は長円形又は隅丸方形で大きさは7～8m程度と考えられる。貼り床は明瞭ではないが、壁周溝がはっきりと確認できる。東壁際の床面付近で、高坏が破片でまとまって出土している。


SI15(第22図) B・C30・31区に位置する。南はSX12に切られる。隅丸方形で、一辺が約5.5m、深さ約0.2mを測る。壁周溝は西半分では明瞭に見られるが、東半分ではほとんど掘り込みが存在しない。貼り床はほぼ全面で見られ、中央付近には炭化物片の集中が認められる。地床炉の可能性が高い。ピットは深さ0.2m程度浅いものしかなく、主柱穴となりうるものを特定しづらい。遺物は、床面近くから破片が出土してはいるが、決して多いとは言えない。玉作関連遺物はあるものの、量は少ない。

SI16(第23図) C・D32・33区に位置する。東側は、古墳時代前期の土坑SK5127に切られ、南側は調査区外である。長方形で拡張が1回され、上層が約4.5m×5.5m、深さ約0.25m、下層が約4m×4.8m、深さ約0.3mを測る。貼り床はほぼ全面に見られ、壁周溝は下層では狭く10cm程度だが、上層では20～


SI01

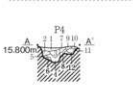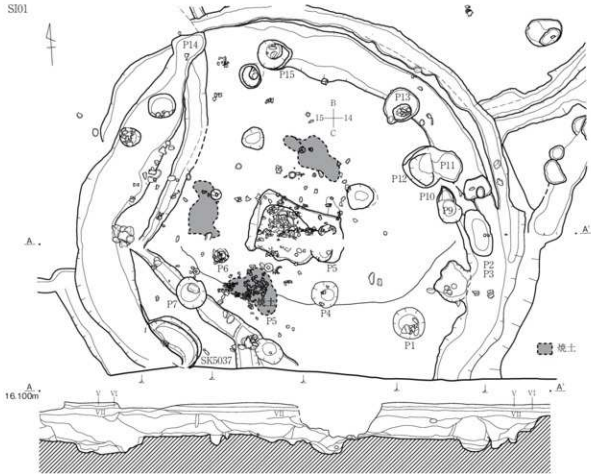


- P4**
- 1. 10YR2/2 黒褐色土 粘性やや弱。しまり中。粒子の細かい粉質土。鉄分含量に多く含む。炭粒子含量に大きく含む。
 - 2. 10YR2/3 黒褐色土 粘性弱。しまり中。鉄分・炭粒子プロット状に多量に含む。
 - 3. 10YR2/3 黒褐色土 粘性やや弱。しまり中。黒っぽい色調の上。鉄分全体に炭粒子プロット状に含む。
 - 4. 2.5Y2/2 黒褐色土 粘性やや弱。しまり中。軟弱土。鉄分・炭粒子多量に含む。
 - 5. 2.5Y2/2 黒褐色土 粘性やや弱。しまり中。鉄分は全体に炭粒子プロット状に含む。
 - 6. 2.5Y2/2 暗灰青土 粘性やや弱。しまりや中強。明るい色調の上。黄色土・炭粒子プロット状に含む。鉄分少量含む。
 - 7. 10YR2/1 灰土 粘性やや弱。しまりや中強。鉄分全体に多量に含む。炭粒子プロット状に含む。黄土層状に含む。
 - 8. 10YR2/2 黒褐色土 粘性弱。しまりや中強。鉄分全体に炭粒子プロット状に含む。黄色土層状に含む。
 - 9. 10YR2/1 黒褐色土 粘性やや弱。しまり中。炭粒子多量に含む。鉄分多量に含む。
 - 10. 10YR0/1 褐色土 粘性弱。しまり中。やや粗い土。炭粒子多量に含む。炭粒子プロット状に含む。黄色土層状に含む。
 - 11. 2.5Y2/2 黒褐色土 粘性弱。しまり中。やや粗い土。炭粒子プロット状に含む。黄色土層状に多量に含む。鉄分全体に含む。
 - 12. 2.5Y1/1 黄褐色土 粘性弱。しまり中。しめりけのある砂質土。炭粒子プロット状に含む。黄色土多量に含む。鉄分全体に含む。

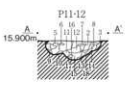

- P11-12**
- 1. 10YR2/3 黒褐色土 粘性弱。しまりや中強。シルト質土。黄褐色の上少量含む。黑色炭化物や多く含む。
 - 2. 10YR2/3 暗褐色土 粘性弱。しまり中。シルト質土。黄褐色の上微量含む。黑色炭化物の粒ごと微量含む。
 - 3. 10YR2/3 暗褐色土 粘性弱。しまりや中強。シルト質土。黄褐色の上20%含む。黑色炭化物の粒ごと微量含む。
 - 4. 10YR2/3 暗褐色土 粘性弱。しまり中。シルト質土。浅黄褐色の上少量含む。黑色炭化物の粒ごと微量含む。
 - 5. 10YR2/3 暗褐色土 粘性やや弱。しまり中。シルト質土。黄褐色の上20%含む。黑色炭化物の粒ごと微量含む。
 - 6. 10YR2/3 暗褐色土 粘性弱。しまり中。シルト質土。浅黄褐色の上10%含む。黄色土層状に微量含む。
 - 7. 10YR2/3 暗褐色土 粘性やや弱。しまり中。シルト質土。浅黄褐色の上10%含む。黄色土層状に微量含む。
 - 8. 10YR2/3 暗褐色土 粘性やや弱。しまりや中強。シルト質土。黄褐色の上20%含む。黑色炭化物の粒ごと微量含む。
 - 9. 10YR2/3 暗褐色土 粘性弱。しまり中。シルト質土。黄褐色の上10%含む。黄色土層状に微量含む。
 - 10. 10YR2/3 暗褐色土 粘性弱。しまりや中強。シルト質土。浅黄褐色の上少量含む。黄色土層状に微量含む。
 - 11. 10YR2/3 暗褐色土 粘性弱。しまりや中強。シルト質土。浅黄褐色の上20%含む。黄色土層状に微量含む。
 - 12. 10YR2/3 暗褐色土 粘性やや弱。しまりや中強。シルト質土。黄褐色の上10%含む。黄色土層状に微量含む。
 - 13. 10YR2/3 暗褐色土 粘性やや弱。しまりや中強。シルト質土。浅黄褐色の上少量含む。黄色土層状に微量含む。
 - 14. 10YR2/3 暗褐色土 粘性やや弱。しまり中。シルト質土。黄褐色の上微量含む。黑色炭化物の粒ごと微量含む。
 - 15. 10YR2/3 暗褐色土 粘性やや弱。しまり中。シルト質土。黄褐色の上少量含む。黄色土層状に微量含む。
 - 16. 10YR2/3 暗褐色土 粘性やや弱。しまり中。シルト質土。黄褐色の上20%含む。黄色土層状に微量含む。
 - 17. 10YR2/3 暗褐色土 粘性やや弱。しまり中。シルト質土。黄褐色の上20%含む。黄色土層状に微量含む。
 - 18. 10YR2/4 暗褐色土 粘性弱。しまりや中強。シルト質土。黄褐色の上20%含む。黄色土層状に微量含む。

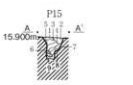


- P15**
- 1. 7.5YR3/2 粘性土 しまり強。粘粉砂質土。黄褐色プロット微量含む。
 - 2. 7.5YR3/2 粘性土 しまり強。粘粉砂質土。黄褐色プロット少量含む。
 - 3. 10YR2/2 粘性土 しまり強。粘粉砂質土。黄褐色プロット数粒含む。
 - 4. 7.5YR3/1 粘性土 しまり強。粘粉砂質土。(1.5m)の粗さあり。黄褐色プロット少量含む。
 - 5. 10YR2/2 粘性土 しまり強。粘(φ10cm) 黄粘土。黄褐色プロット多く含む。下部に鉄分沈殿。炭灰を含む。
 - 6. 10YR2/2 粘性土 しまり強。粘(φ10cm) 黄粘土。黄褐色プロット多く含む。(5.0)にて粗い。炭灰を含む。
 - 7. 10YR2/2 粘性土 しまり強。粘(φ10cm) 黄粘土。下部に炭を含む。黄褐色プロット少量含む。(2.0)
 - 8. 10YR2/2 粘性土 しまり強。粘土である。粘粉砂質土。(1.5m)の粗さあり。
 - 9. 10YR3/1 粘性土 しまり強。粘(φ5cm) 黄粘土。黄褐色プロット多く含む。(1.5)にて粗い→弱し状。

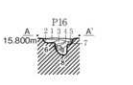

- P16**
- 1. 10YR2/2 暗褐色土 粘性やや弱。しまりや中強。シルト質土。黄褐色の上少量含む。黄色土層状に微量含む。
 - 2. 10YR2/1 暗褐色土 粘性やや弱。しまり強。シルト質土。黄褐色の上10%含む。黄色土層状に微量含む。
 - 3. 10YR2/3 暗褐色土 粘性弱。しまり強。シルト質土。黄褐色の上20%含む。黄色土層状に微量含む。
 - 4. 10YR2/2 暗褐色土 粘性やや弱。しまりや中強。シルト質土。黄褐色の上少量含む。黄色土層状に微量含む。
 - 5. 10YR2/2 暗褐色土 粘性弱。しまりや中強。シルト質土。黄褐色の上20%含む。黄色土層状に微量含む。
 - 6. 10YR0/1 褐色土 粘性弱。しまり強。シルト質土。黄褐色の上5%含む。黄色土層状に微量含む。
 - 7. 10YR2/2 暗褐色土 粘性弱。しまりや中強。シルト質土。黄褐色の上10%含む。黄色土層状に微量含む。
 - 8. 10YR2/3 暗褐色土 粘性やや弱。しまり強。シルト質土。黄褐色の上少量含む。黄色土層状に微量含む。

第13図 SI01実測図 (縮尺1/80)

SI11-SI14

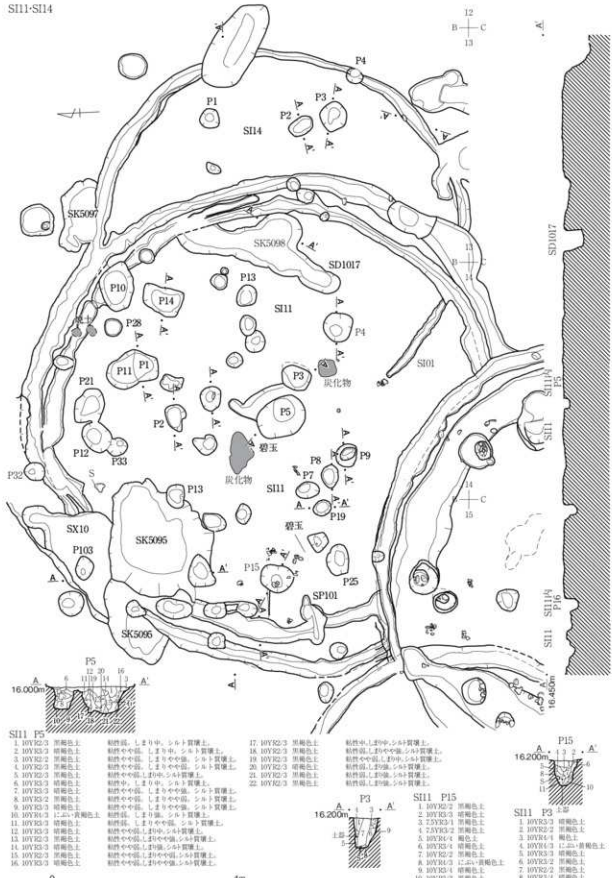

第14図 SI11・SI14実測図(縮尺1/80)


- SI11 P5
- 1. 10YR2/3 赤褐色土 粘状土、しまり中、シルト質壤土。
 - 2. 10YR3/3 暗褐色土 粘状中～弱。しまり中、シルト質壤土。
 - 3. 10YR2/2 赤褐色土 粘状中～弱。しまり中～強、シルト質壤土。
 - 4. 10YR2/2 赤褐色土 粘状中～弱。しまり中～強、シルト質壤土。
 - 5. 10YR2/3 赤褐色土 粘状中～弱。しまり中、シルト質壤土。
 - 6. 10YR3/3 暗褐色土 粘状中。しまり中、シルト質壤土。
 - 7. 10YR3/3 暗褐色土 粘状中～弱。しまり中～強、シルト質壤土。
 - 8. 10YR3/2 赤褐色土 粘状中～弱。しまり中～強、シルト質壤土。
 - 9. 10YR3/2 赤褐色土 粘状中～弱。しまり中、シルト質壤土。
 - 10. 10YR3/1 土色・黄褐色土 粘状中～弱。しまり中、シルト質壤土。
 - 11. 10YR3/3 暗褐色土 粘状土、しまり中～強、シルト質壤土。
 - 12. 10YR3/3 暗褐色土 粘状中～弱。しまり中、シルト質壤土。
 - 13. 10YR2/2 赤褐色土 粘状中～弱。しまり中～強、シルト質壤土。
 - 14. 10YR3/3 暗褐色土 粘状中～弱。しまり中、シルト質壤土。
 - 15. 10YR2/2 赤褐色土 粘状中～弱。しまり中～強、シルト質壤土。
 - 16. 10YR2/3 暗褐色土 粘状中～弱。しまり中～強、シルト質壤土。

- 17. 10YR2/3 暗褐色土 粘状中～弱。しまり中、シルト質壤土。
- 18. 10YR2/3 暗褐色土 粘状中～弱。しまり中、シルト質壤土。
- 19. 10YR2/3 暗褐色土 粘状中～弱。しまり中、シルト質壤土。
- 20. 10YR2/3 暗褐色土 粘状中～弱。しまり中、シルト質壤土。
- 21. 10YR2/3 暗褐色土 粘状中～弱。しまり中、シルト質壤土。
- 22. 10YR2/3 暗褐色土 粘状中～弱。しまり中、シルト質壤土。


- SI11 P15
- 1. 10YR2/2 赤褐色土 粘状中～弱。しまり中、シルト質壤土。
 - 2. 10YR2/3 暗褐色土 粘状中～弱。しまり中、シルト質壤土。
 - 3. 7.5YR2/2 暗褐色土 粘状中～弱。しまり中、シルト質壤土。
 - 4. 10YR2/2 赤褐色土 粘状中～弱。しまり中、シルト質壤土。
 - 5. 10YR2/2 赤褐色土 粘状中～弱。しまり中、シルト質壤土。
 - 6. 10YR2/4 暗褐色土 粘状中～弱。しまり中、シルト質壤土。
 - 7. 10YR2/2 赤褐色土 粘状中～弱。しまり中、シルト質壤土。
 - 8. 10YR1/2 土色・黄褐色土 粘状中～弱。しまり中、シルト質壤土。
 - 9. 10YR2/4 暗褐色土 粘状中～弱。しまり中、シルト質壤土。
 - 10. 10YR2/2 暗褐色土 粘状中～弱。しまり中、シルト質壤土。
 - 11. 10YR2/1 暗褐色土 粘状中～弱。しまり中、シルト質壤土。

- SI11 P3
- 1. 10YR2/3 暗褐色土 粘状中～弱。しまり中、シルト質壤土。
 - 2. 10YR2/2 暗褐色土 粘状中～弱。しまり中、シルト質壤土。
 - 3. 10YR1/4 暗褐色土 粘状中～弱。しまり中、シルト質壤土。
 - 4. 10YR1/3 土色・黄褐色土 粘状中～弱。しまり中、シルト質壤土。
 - 5. 10YR2/3 暗褐色土 粘状中～弱。しまり中、シルト質壤土。
 - 6. 10YR2/2 暗褐色土 粘状中～弱。しまり中、シルト質壤土。
 - 7. 10YR2/4 暗褐色土 粘状中～弱。しまり中、シルト質壤土。
 - 8. 10YR2/3 暗褐色土 粘状中～弱。しまり中、シルト質壤土。
 - 9. 10YR2/2 暗褐色土 粘状中～弱。しまり中、シルト質壤土。

SI06

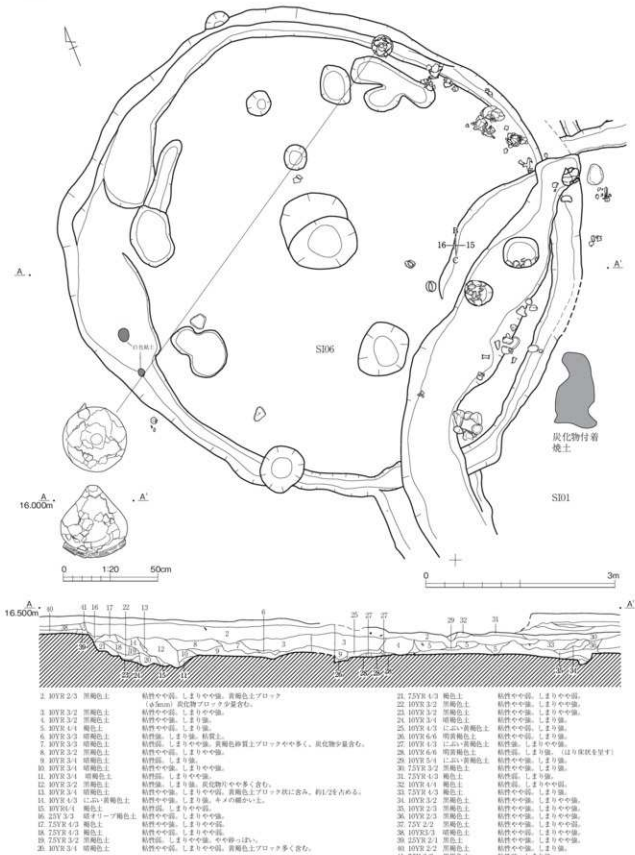


第15図 SI06実測図(縮尺1/60・1/20)

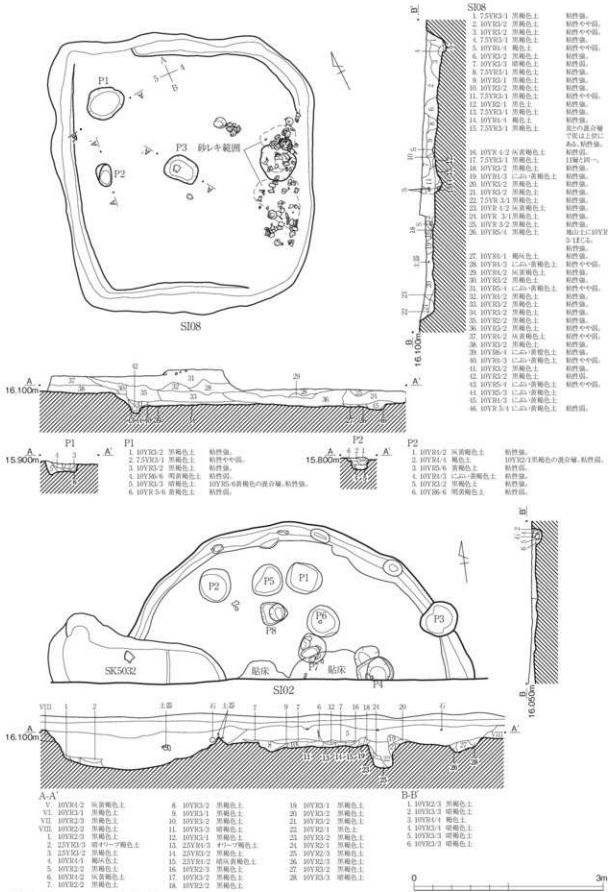


第17図 S108-S102実測図(縮尺1/60)

SI13

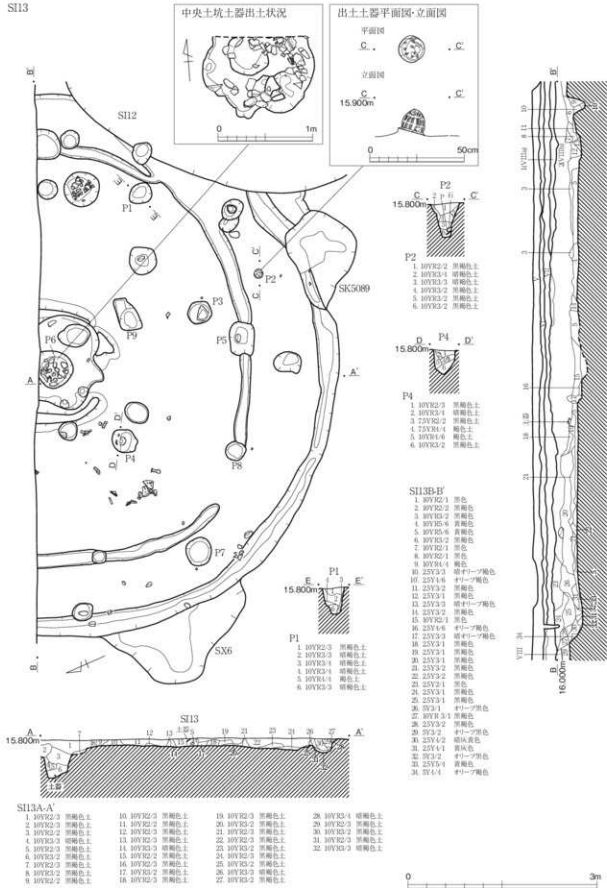

第19図 SI13実測図(縮尺1/60・1/40・1/20)

SI05

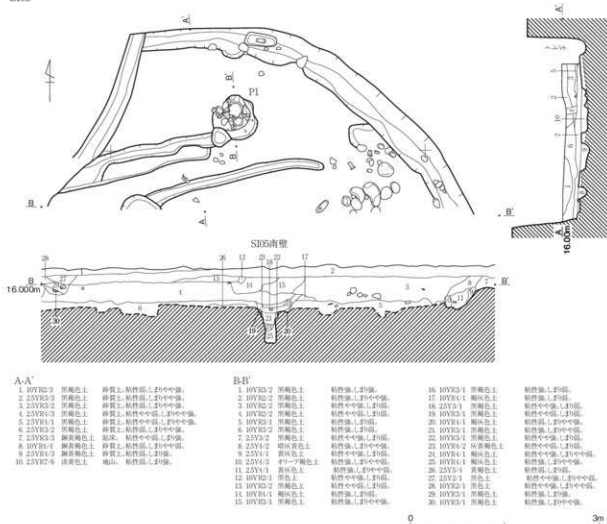


第20図 SI05実測図(縮尺1/60)

30cmに広がる。主柱穴は4本と考えられ、東側の2本は深さ60～70cmを測りかなり深い、西側の方が確認できていない。遺物は、床面近くでの出土は多くはなく、SK5127の遺物が混ざっているため、時期は特定するには至らなかった。平面形から、古墳時代に入る可能性もある。


SI119(第24図) A・B35～37区に位置する。南側でSI20を切り、北1/3は調査区外に当たる。隅丸方形で、一辺が約6.6m、深さ約0.3mを測る。貼り床は全面に見られ、南西壁際には集石を伴う。柱は4本と考えられ、2本を検出している。うち、P2は内部に礫が詰め込まれていた。中央に二段掘りの土坑を持ち、外側は約1m四方の方形で深さ約0.15m、内側は直径約0.5mの円形で、深さ約0.35mを測る。内部に焼土が部分的にみられた。壁周溝は明瞭で、しっかりとした立ち上がりを持つ。

遺物は多く、床面付近では、中央土坑内とその東側に集中していた他、完形に近い甕形土器が西側で出土している。また、南東隅の床面から、石鍔箱のような脚付き(欠損)の方形容器が口を下にした状態で出土している。北東部の覆土中には、古墳時代前期の土器がまとめて出土し、その他にも同時期の土器が多く含まれていた。絶対量は弥生時代のものより圧倒的に多いが、床面と中央土坑の土器は弥生時代後期のもので、住居の時期は同時期と言えるが、廃棄後、古墳時代に土器捨て場のような場所として再利用されたと考えられる。

SI07

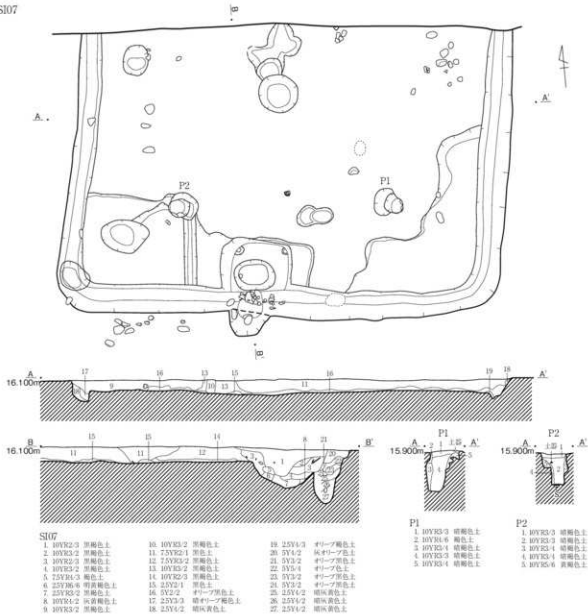


SI09

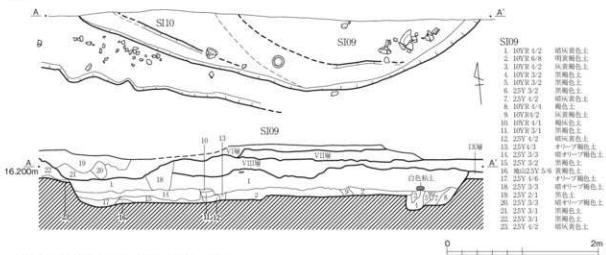


第21図 SI07・SI09実測図(縮尺1/50)

SI15

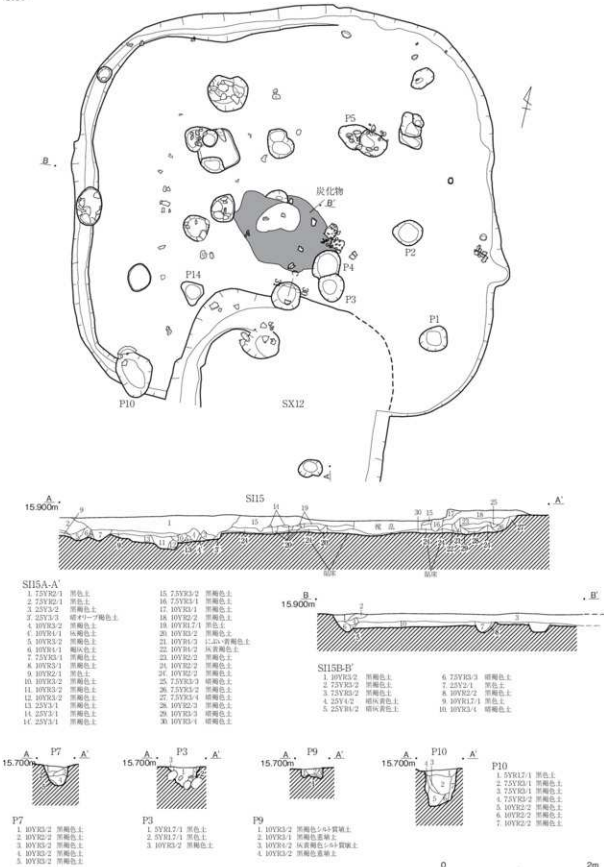


第22図 SI15実測図（縮尺1/50）

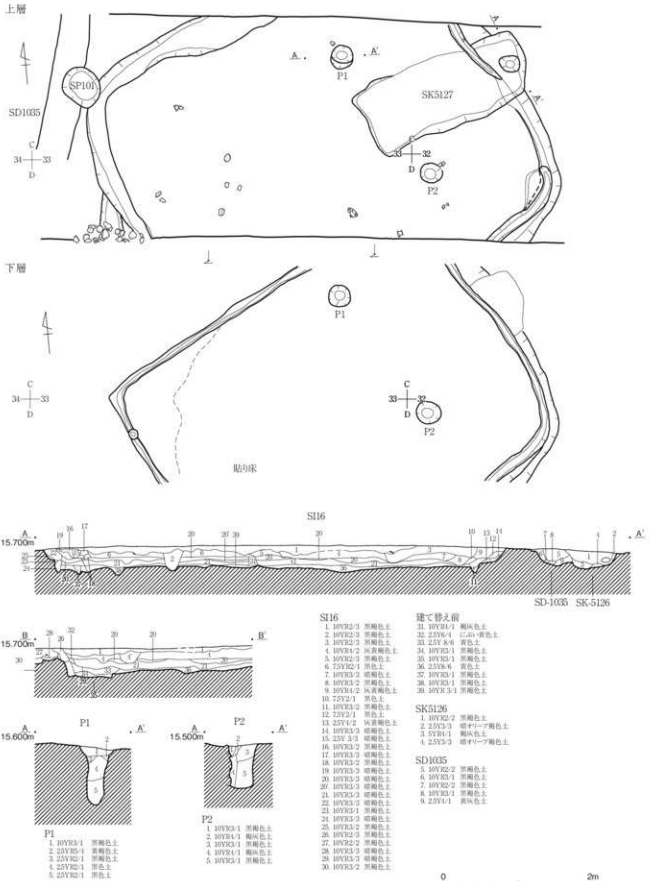

第23図 SI16実測図 (縮尺1/50)

SI19

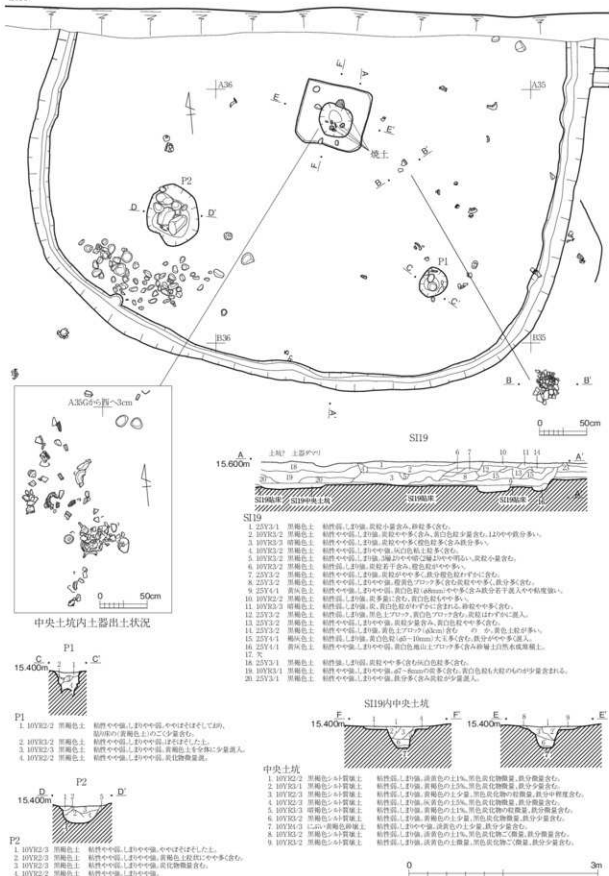

第24図 SI19実測図(縮尺1/60・1/40)

SI20 (第25図) B・C35～37区に位置する。北側をSI19に、西側をSI21に切られる。円形で、直径は約10m、深さ約0.05mでほとんど掘り込みが見られない。壁周溝は明瞭で、貼り床は部分的に広がる。床面は下層のSI22の覆土である黒褐色土で、その上に薄く貼り床を敷いているが、全体ではなく、中央土坑を取り巻くように方形に敷かれているに止まっていた。南東部に一部焼土が見られた。中央には、周囲に土手を有する二段掘りの土坑を持つ。土手は一辺が約2.9mの方形で、その内側に二段掘りの土坑が作られ、浅いものは残存長さ約2m、幅約1.5m、深さ約0.05mで、深いものは直径約0.6mの円形で、深さは約0.4mを測る。埋土中には礫と遺物が多く入っていた。

SI22 (第26・27図) B・C35～37区に位置する。SI20の下層で検出した住居である。いびつな多角形で、ほぼ八角形になると考えられ、南東側に張り出しを持つため、柄鏡状を呈する。直径は約8.5mで、深さはSI20床面から約20cmを測る。柱は、壁際に7本認められ、基本的には角の位置に一致するよう配置されているように見えるが、微妙に平面形とのずれがある。張り出し部は、壁周溝がそのまま折れてやや開きながらSI20の壁周溝に繋がる。壁周溝と立ち上がりは明瞭で、SI19の貼り床下にもその残存が認められた。貼り床は全面に広がり、張り出し部にも敷かれていた。中央土坑は、この段階で作られたものか判断することはできなかった。

遺物は、床面近くからのものは少なく、覆土中のものが大半である。玉作関連遺物は、中央土坑南側にやや集中して見られたものの、絶対量は多くはない。

なお、北側のSI19床面下で、約0.9m×0.6m、深さ約0.4mの楕円形土坑が検出され、完形の撥形打製石斧2点が埋納されたように納められていた。遺物はこれのみで時期は不明だが、おそらく縄文時代のものと考えられる。

(2) 平地住居

SI21 (第28図) A・B37・38区に位置する。北東角はSI19に切れ、SI22を切っていた。幅1m前後で深さ0.2m前後の溝が巡る方形の住居で、一辺は約6.4mを測る。柱は4本で、四隅の溝内に配置されている。床面に貼り床は見られず、遺物も周囲の溝に入っている以外はまばらである。


SI23 (第29・30図) A33・34区に位置する。北側半分は調査区外に当たる。円形で、中心部の直径は約9mを測る。幅約0.2mの溝で囲まれ、貼り床がまばらに見られるが、立ち上がりはなく、平地住居と捉えたが、溝の規模から考えると、包含層中に立ち上がりがある可能性も拭いきれない。また、その外側を溝状土坑が断続的に巡り、その外側での直径は約17mを測る。SD1041、1047、SK5145、5159、5144がこれに当たり、SD1040もその一部である可能性もある。土坑列内側から中心部までは約2.5mの間隔を持つ。遺物は、弥生時代後期の土器が大半で、中心部より多く出土する。深さは必ずしも一定しないが、0.2～0.3mを測り、形状は不整形な溝状を呈する。断面は浅皿状で、埋土は自然堆積である。

この上面の包含層中から、古墳時代前期の多量の遺物がまとまって出土しており、住居の廃絶後に捨てられたものと考えられる。規模は異なるが、SI19の覆土と状況が似る。

(3) 掘立柱建物


SB101 (第31図) B・C13・14区に位置し、SI01とSI11の壁周溝を切っている。布掘建物で桁行約4.5m、梁行約2.7m、方位N26°Eを測る。柱跡は必ずしも明瞭ではないが、底部に若干の窪みが両端と中間に見られ、桁行は2間であったとみられ、柱の深さは約0.6mである。遺物は、埋土から弥生時代後期の土器が僅かに出土しているが、必ずしも時期を示しているとは限らない。

SB102 (第31図) A・B17・18区に位置する。SD1007とSK5074を切る。布掘建物で桁行約5.4m、梁

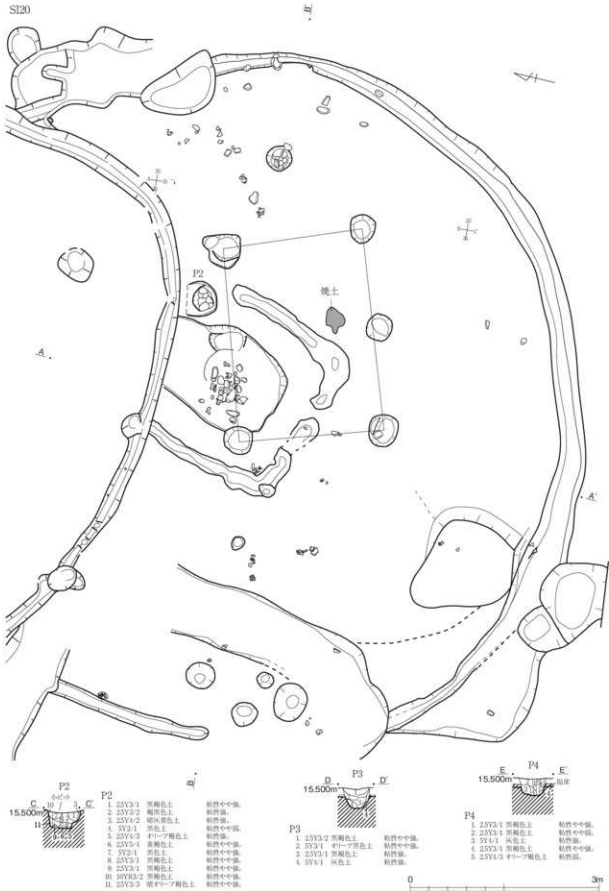


第25図 S120実測図（縮尺1/60）

SI22

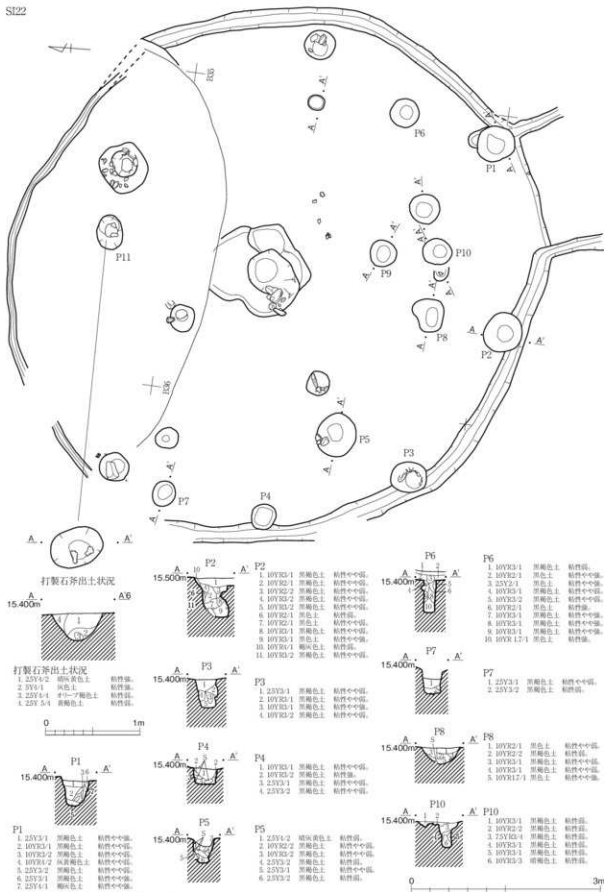


第26圖 SI22実測図(縮尺1/60・1/40)

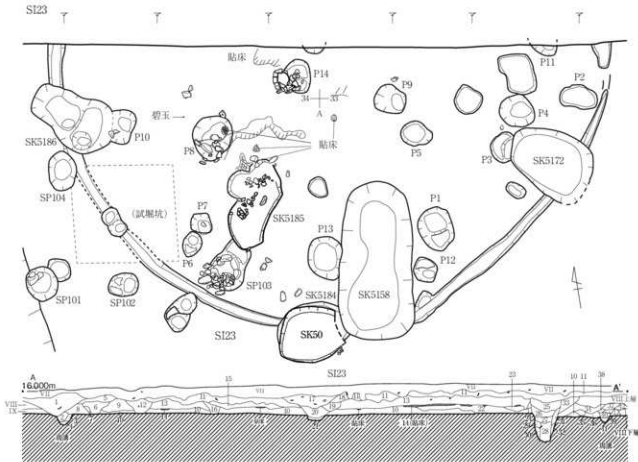


SI23

1. 10YR2-3 赤褐色土	9. 10YR2-3 赤褐色土	17. 2.5YR17-1 灰土	25. 10YR2-3 赤褐色土	33. 10YR2-1 赤土	41. 10YR2-1 赤褐色土
2. 10YR2-2 赤褐色土	10. 10YR2-2 赤褐色土	18. 10YR2-2 赤褐色土	26. 10YR2-3 赤褐色土	34. 10YR2-1 赤土	42. 10YR2-2 赤褐色土
3. 10YR2-3 赤褐色土	11. 10YR2-3 赤褐色土	19. 7.5YR2-1 赤褐色土	27. 2.5YR17-1 灰土	35. 10YR2-1 赤褐色土	43. 10YR2-3 赤褐色土
4. 10YR2-1 赤土	12. 10YR2-2 赤褐色土	20. 10YR2-3 赤褐色土	28. 7.5YR2-1 赤褐色土	36. 10YR2-2 赤褐色土	
5. 10YR17-3 赤土	13. 10YR2-3 赤褐色土	21. 10YR3-3 暗褐色土	29. 7.5YR2-1 赤褐色土	37. 10YR2-2 赤褐色土	VII. 8L5-0 黒土
6. 10YR17-1 赤褐色土	14. 10YR5-6 赤褐色土	22. 10YR2-2 赤褐色土	30. 10YR3-2 赤褐色土	38. 10YR2-2 赤褐色土	VIII. 10YR17-1 赤土
7. 10YR17-1 赤褐色土	15. 10YR2-1 赤褐色土	23. 7.5YR17-4 灰土	31. 10YR2-3 赤褐色土	39. 10YR2-2 赤褐色土	VIII. 10YR2-3 赤褐色土
8. 10YR17-1 赤褐色土	16. 10YR2-2 赤褐色土	24. 10YR2-3 赤褐色土	32. 10YR3-2 赤褐色土	40. 10YR3-1 赤褐色土	IX. 10YR2-3 赤褐色土

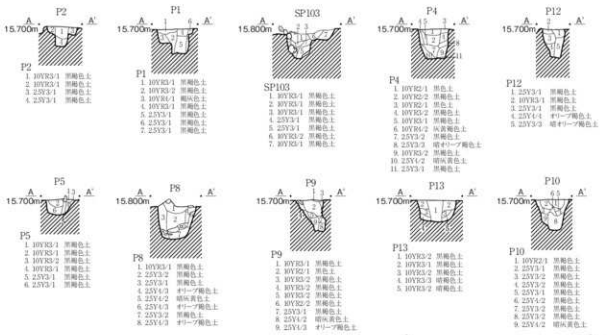

第29図 SI23実測図(縮尺1/60)

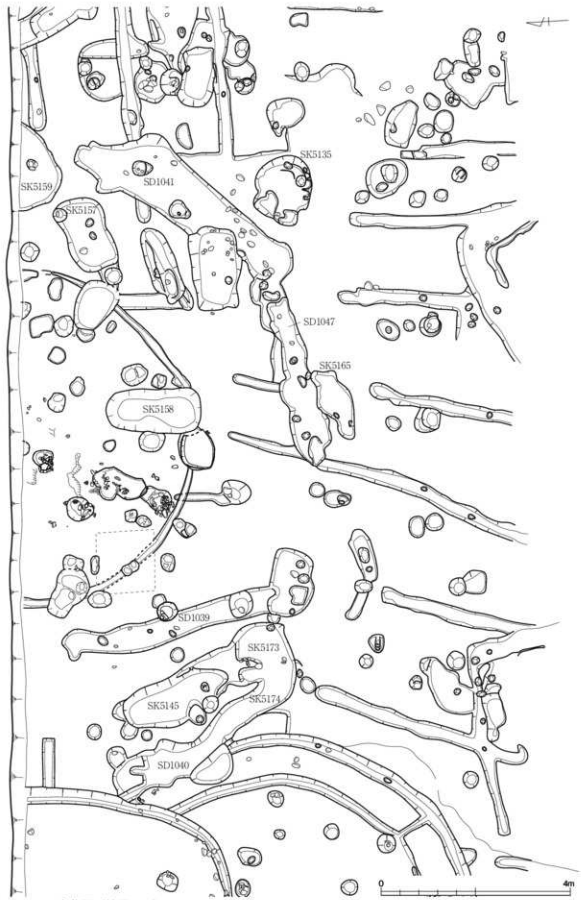

第30圖 SI23全体圖 (縮尺1/80)

行約3.6m、方位N45°Wを測る。桁行2間で、柱の深さは約0.6mである。遺物は僅かに弥生時代後期土器が出土している。

SB103(第32図) C・D24区に位置し、南は調査区外となる。確認できたのは2間×1間で、桁行約4.5m、梁行約2.6m、方位N32°W、柱穴の深さは約0.5mを測る。他に検出している掘立柱建物から考えて、2間以上にはならない可能性が高く、検出できていない柱は1基のみと考えられる。遺物は、弥生時代後期土器片が僅かに出土している。

SB104(第32図) C・D25・26に位置し、南は調査区外に掛かる。2間×1間と考えられ、桁行約3.8m、梁行約2.9m、方位N15°W、柱穴の深さは約0.5mを測る。2間の内、北側の柱間は約2.1mあるのに対し、南側は約1.75mとやや狭い。南西側の柱穴は狭く、上端で約0.35m、下端で約0.25mを測り、柱の太さは同程度であった可能性が高い。遺物は弥生時代後期土器片が少量のみである。

SB105(第33図) C33・34区に位置する。SI16に南東部を切られ、1基柱穴が見られない。2間×1間で、桁行約6.3m、梁行約3.7m、方位N88°Eを測る。柱の深さは約0.5mで、遺物はほとんど出土していない。

SB106(第33図) B・C34・35区に位置する。1間×1間で、桁行約3m、梁行約2.4m、方位N4°Wを測る。柱の深さは約0.5mで、遺物はほとんど出土していない。SB-103とはほぼ同一方向を示し、ほぼ同時期と考えられる。

SB107(第34図) B・C40区に位置する。1間×1間で、桁行約3.2m、梁行約3.1mのほぼ方形で、方位はN33°Wを測る。柱穴の直径は0.5m前後で、深さは0.55mである。遺物はほとんど出土していない。

SB108(第34図) B40区に位置し、SB105の北に近接する。2間×1間で、桁行約3.8m、梁行約3.8m、方位はN2°Eを測り、ほぼ方形である。柱穴径は0.4m前後で、深さは0.6m前後である。遺物はほとんど出土していない。


SB109(第35図) A40・41区に位置し、SB106の北側に近接する。1間×1間で、桁行約3.9m、梁行約2.8m、方位N81°Wを測る。柱穴径は0.4～0.5mで、深さ0.5m前後である。北側の桁行が僅かに狭い。遺物はほとんど出土していない。

SB110(第35図) A40・41区に位置し、SB107の北側に近接し、北側は調査区外に当たる。周辺状況から1間×1間の可能性が高く、桁行約3.4m、梁行約3m、方位N28°Eを測る。柱穴径は0.5m前後、深さ0.5m前後である。遺物はほとんど出土していない。

SB111(第36図) B42・43区に位置する。棟支え柱を持つ1間×1間の建物。桁行約2.5m、梁行1.8～1.9m、方位N75°Eを測る。主柱穴径は0.3～0.4m、深さ0.6m前後で、棟支え柱径は0.25～0.3m、深さ0.3～0.45mである。遺物はほとんど出土していない。


SB112(第36図) A・B34区に位置し、SI23を切る形で西側に位置する。1間×1間で、桁行約3.5m、梁行約2.2m、方位N87°Wを測り、SB103・104とはほぼ同一方向となる。柱穴径は0.7m前後で、深さは0.6m前後である。北東のものは、柱周囲を囲むように礎が配置されていた。

SB113(第37図) B36区に位置し、SI20中央やや南側でこれを切る形構築されていた。2間×1間で、桁行約3.2m、梁行約2.3m、方位N78°Eを測る。柱穴径は約0.4mで、深さはSI20の床面からは約0.2mだが、覆土上層から測ると約0.45mとなる。SI20の検出中に初めて確認できているので、伴う遺物は明瞭ではない。

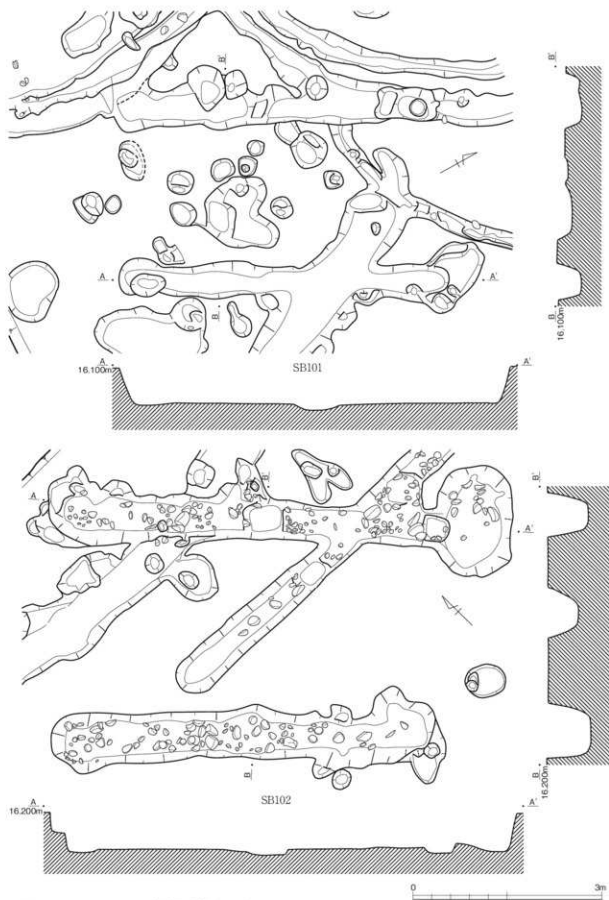


第31圖 SB101・SB102実測図(縮尺1/60)

SB103

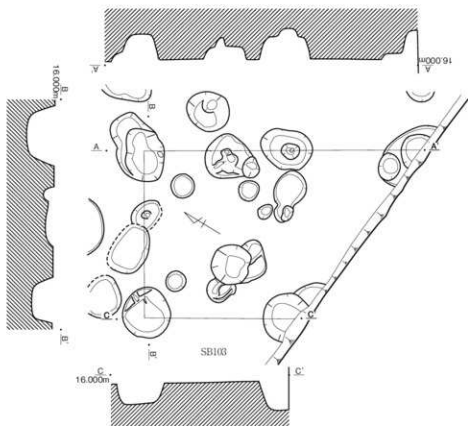


SB104

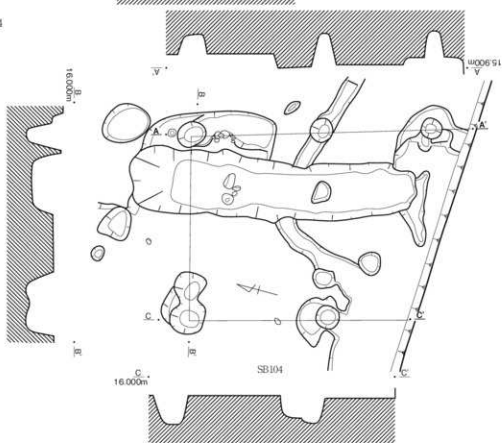


第32圖 SB103・SB104実測図（縮尺1/60）


0 3m

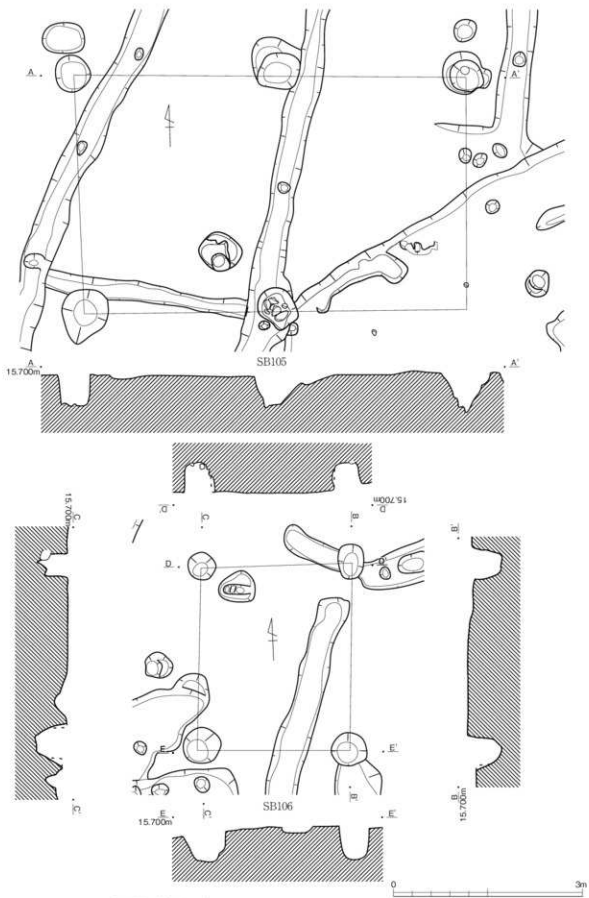


第33圖 SB105・SB106実測図（縮尺1/60）

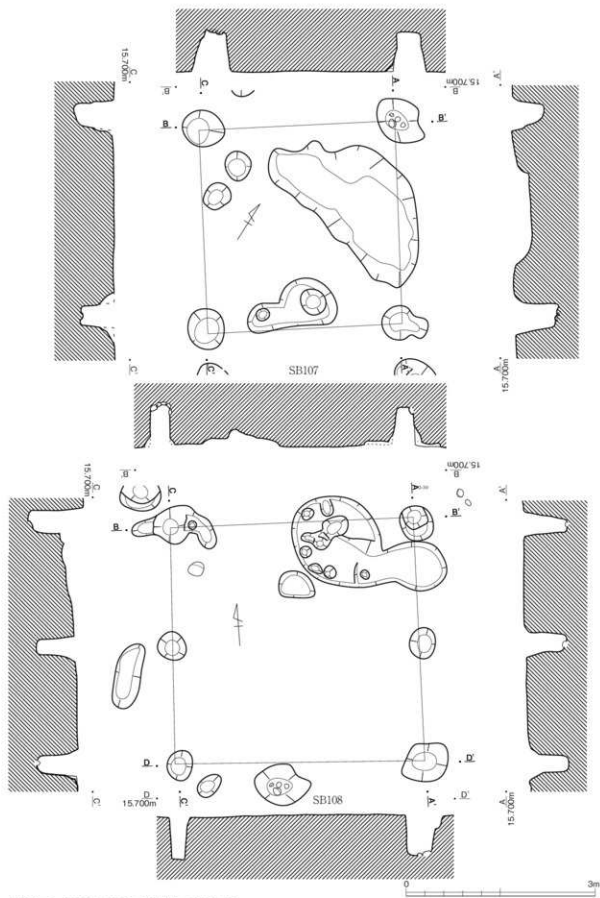


第34圖 SB107・SB108実測図（縮尺1/60）

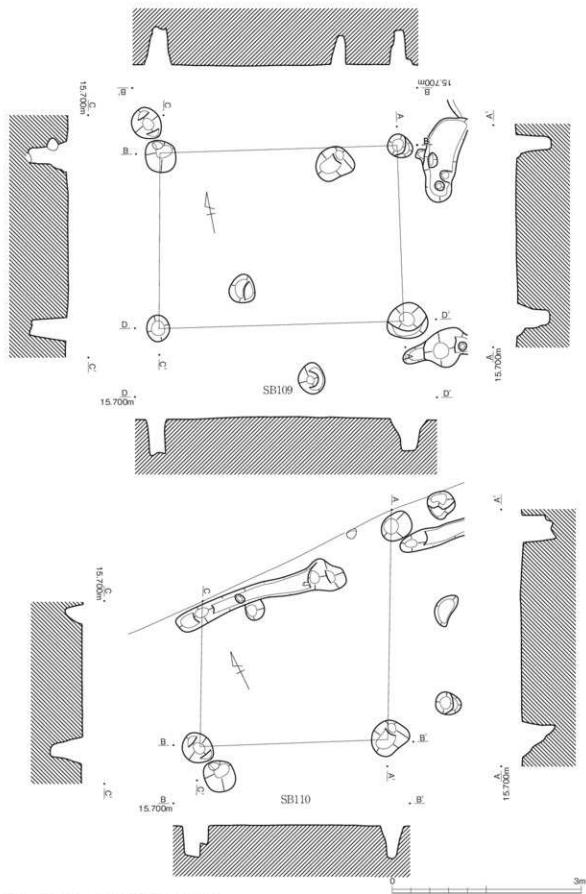


第35圖 SB109・SB110実測図(縮尺1/60)

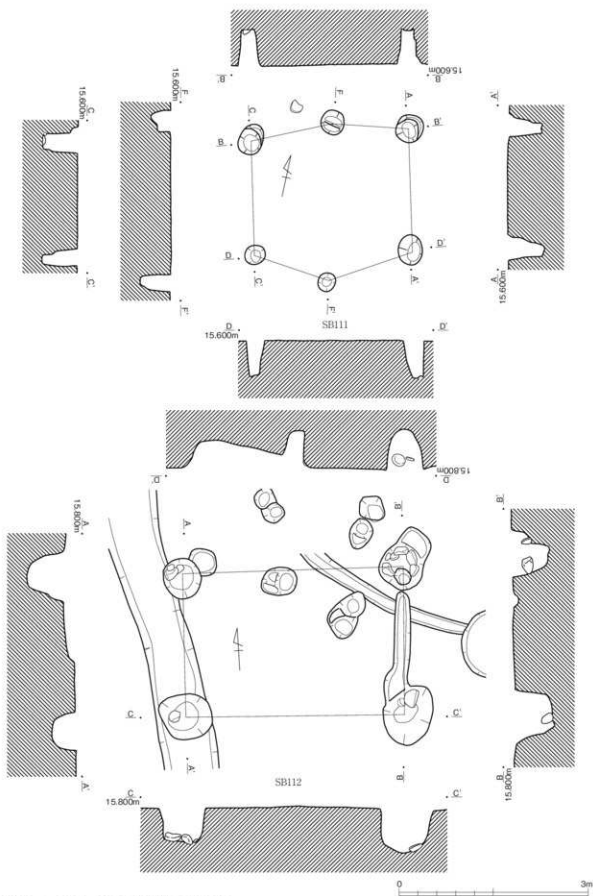

第36圖 SB111・SB112実測図（縮尺1/60）

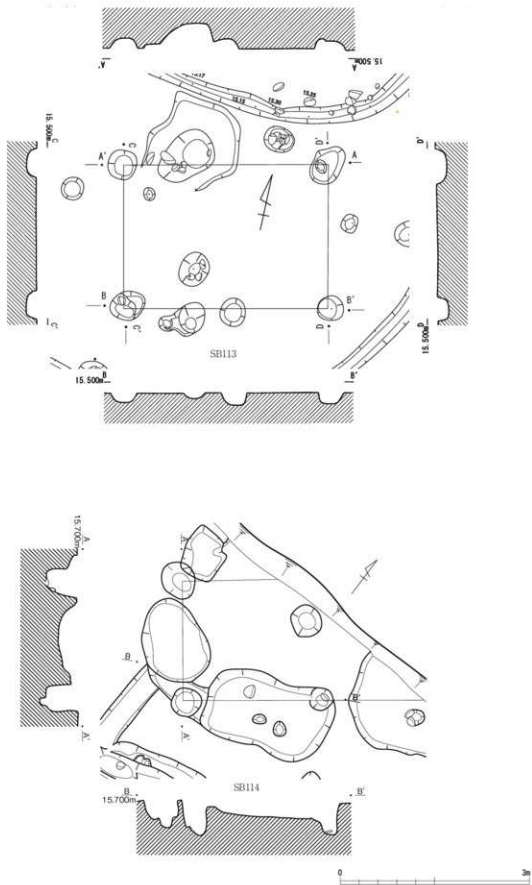


第37圖 SB113・SB114実測図(縮尺1/60)

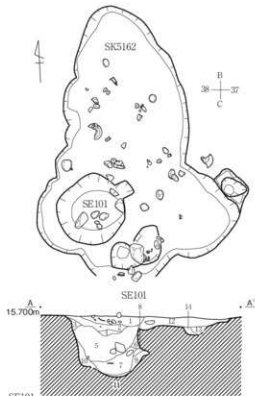

SE101

1. 10YR3/2 黒褐色土 粘質や中強、しまりや中強、土質が、やや多く含む、炭化物少量含む。
2. 7.5YR3/1 黒褐色土 粘質や中強、しまりや中強、黄褐色土ブロック少量、炭化物少量含む。
3. 10YR3/2 黒褐色土 粘質や中強、しまりや中強、黄褐色土少量混入、上部の2と対応。
4. 10YR3/2 黒褐色土 粘質や中強、しまりや中強、黄褐色土ブロック状や多く混入。
5. 10YR3/1 黒色土 粘質強、しまりや中強、炭化物含む。
6. 10YR3/2 黒褐色土 粘質強、しまりや中強、黄褐色土ブロック多く混入。
7. 10YR3/1 黒褐色土 粘質強、しまり強、粘質土。
8. 10YR3/2 黒褐色土 粘質強、しまり強、地中の黄褐色土が混入、2(1)と対応。
9. 10YR3/3 黒褐色土 粘質強、しまり強、粘質土。
10. 10YR3/2 黒褐色土 粘質強、しまりや中強、黄褐色土ブロック少量混入した粘質土。
11. 10Y1/1 黒褐色土 粘質強、しまり強、黄褐色土ブロックをやや多く混入した粘質土。
12. 10Y3/2 黒褐色土 粘質や中強、しまりや中強、上部の11に対応。
13. 10Y3/2 黒褐色土 粘質や中強、しまりや中強、12に相当する地層や中強。
14. 10Y3/2 黒褐色土 粘質や中強、しまりや中強、黄褐色土ブロック多く含む。

第38図 SE101・SE102実測図(縮尺1/50)

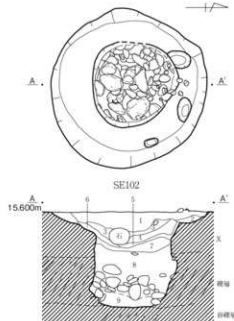

SE102

1. 10YR3/1 黒色土 粘質や中強、しまり強、 ϕ 5mmの小石や多く含む、炭酸に炭化物の多い。
2. 10YR3/1 黒色土 粘質や中強、しまりや中強、11に相当する黄褐色土少量、12に含む。
3. 10YR3/1 黒色土 粘質や中強、しまりや中強。
4. 10YR3/2 黒褐色土 黄褐色土少量、土状に含む、小石混入。
5. 7.5YR3/2 黒褐色土 粘質や中強、しまり強、黄褐色土ブロック状、土状に多く含む。
6. 7.5YR3/1 黒褐色土 粘質強、しまり強、炭化物、一時的な自然堆積か、黄褐色土微量含む。
7. 7.5YR3/1 黒褐色土 粘質強、しまりや中強、黄褐色土少量混入した粘質土。
8. 10YR3/1 1.5YR-黄褐色土 黄褐色土上部に少量含む。
9. 10YR3/1 1.5YR-黄褐色土 黄褐色土上部の堆積の戻した土、土に混入層が上部に多くみられる。
10. 10YR3/1 黒褐色土 粘質強、しまり強、黄褐色土少量アロクを多く含む粘質土。
11. 10YR3/1 黒褐色土 粘質や中強、しまり強、粒子の細かい、黄褐色土ブロック少量含む。

0 2m

SB114 (第37図) A32・33区に位置する。北側は調査区外に延びると考えられる。築行は約1.9mで、桁行の柱間は約2.1m、方位はN55°Eを測る。柱穴径は0.5m前後、深さは0.5m前後である。SK5157を切る。遺物はほとんど出土していない。

SB115 (第56図) A・B31・32区に位置する。1間×1間で、桁行約2.55m、築行約1.75m、方位N7°Wを測る。柱穴径は約4.5～4.8mで、深さは約0.55mを測る。周辺はSD1010とSD1022に挟まれた土坑集中区で、SK5171とSK5132を切っているが、SK5133やSK5134などの土坑と関連がある可能性はあるが、明確ではない。

(4) 井戸

SE101 (第35図) C38区に位置し、SK5162を切る形で南西隅にある。円形で、直径は約0.9m、深さ約0.8mを測り、底部は礫層を掘り込んでいる。礫が埋土上層からやや多く出土した。遺物は弥生時代後期末の土器が中心で、高杯の割合がやや多い。杵の痕跡は認められず、単純な素掘り井戸と考えられる。埋土は、レンズ状自然堆積で大半が黒褐色土であったが、他の遺構に比べ粘性が強い傾向が窺えた。

SE102 (第35図) C40区に位置する。円形の二段掘り、上部径は約2m、下部径は約1mでやや

北に中心が偏る。深さは約1.25mで、礫層を0.6m掘り抜き砂礫層の上面まで達して止まっている。底には礫が詰め込まれていたが、枠に当たるものはなく、単純な素掘り井戸である。埋土は、下層は地山黄褐色土と黒色土の混在土で、明らかに埋め戻しているものの、上層はレンズ状自然堆積であることから、下部掘方のみを埋め戻したものと考えられる。遺物は少ないが、弥生時代後期の把手付き壺が1点出土している。

両者とも、井戸としてはかなり浅いが、周辺の水位は近くに上水用井戸が掘られるまでかなり高く、湧水も多くみられたとのことで、礫層下の砂礫層まで達すれば水が得られたと考えられる。

(5) 土坑

SK5032 (第39図) D19区に位置し、東側はSI05を切っている。南は調査区外で楕円形と推定されるが全容は不明である。確認長は約2.8mで、深さは約0.4m、方位はN71° Wを測る。遺物は古墳時代前期の土器が埋土中から多く出土した。

SK5071 (第39図) A・B22区に位置する。長方形で、約4.2m×0.9m、深さ約0.2m、方位N6° Wを測る。断面は浅皿状を呈する。南半部に多量の古墳時代前期の土器が集積していた。墓塚の可能性が高い。

SK5095 (第39図) A15区に位置し、東側でSI11を、北側でSX10を切っている構築されている。不整形な円形が2基重なり、東をA、西をBとした。Aは、約2.5×2m、深さ約0.25m、方位N87° Eを測る。底部は東に向かって徐々に傾斜しており、東端の下層とBの西部から、古墳時代前期の土器がまとまって出土した。しかし、玉作関連遺物はほとんど出土していない。

SK5044 (第40図) A・B9・10区に位置する。不整形な円形を並べた形状で、約2m×0.8~1m、深さ約0.7m、方位N35° Eを測る。上層に弥生時代後期の土器が多量に含まれ、白色粘土ブロックも1塊出土した。断面は上層でやや箱形を呈し、下層の一部が深くなる。

SK5100・5101 (第40図) B・C10区に位置する。隅丸長方形の土坑が2基並んで検出された。SK5100は、約1.25m×0.6m、深さ約0.2m、方位N37° W、SK5101は、約2.35m×0.8m、深さ約0.5m、方位N37° Wを測る。断面は、前者が浅皿状、後者がV字状で、前者には多量の弥生時代後期の土器が集積していた。一方、後者からはほとんど遺物は出土していない。2基で1組と捉え、副葬品の埋納と埋葬が考えられたが、土器は使用された甕や壺が主で、祭祀的な色が薄い感が拭えない。


SK5087 (第32図) B12区に位置する。不整形で、約2.5m×1.7m、深さ0.4m、方位N48° Eを測る。断面は浅皿状を呈す。上層やや南で、弥生時代後期土器がほぼ完形の甕形土器1点も含めまとまって出土した。

SK5074 (第40図) A16・B16・17区に位置する。SB102に北西側を一部切られる。小判形で、約1.8×1.26m、深さ0.46m、方位N47° Eを測る。断面は箱形に近く、立ち上がりは直線的である。自然堆積で、下層から弥生時代後期の遺物が多く出土した。

SK5075 (第40図) C17区に位置する。楕円形で、約2.6×1.15m、深さ約4.8m、方位N22° Wを測る。断面は、箱形に近いしっかりとした立ち上がりを持つが、南側は段上になる。自然堆積の上層に弥生時代後期土器や礫が多く含まれていた。

SK5084・5085・5094 (第41図) B25区に位置する。SK5084は最も北に位置し、SK5085を直交する形で切っていた。やや不整形な隅丸方形で、約2.56×1.2m、深さ約0.6m、方位N76° Eを測る。断面はU字形に近く、中層付近から礫がやや多く出土した。



SK5038-SK5039

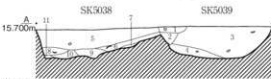

SK5038・5039

1. 25YR4/2 暗灰黄褐色土 粘性强、しまりや中強、上部含む。
2. 25YR2/2 黒褐色土 粘性强、しまりや中強、下部に黄色土を含む、鉄分プロット状に少量含む。
3. 10YR2/2 黒褐色土 粘性强、しまり強、鉄分粒状に少量含む。
4. 10YR4/2 灰黄褐色土 しまりや中強、中央に鉄分少量含む、下部に黄色土を含む。
5. 10YR3/2 黒褐色土 粘性强、しまりや中強、上部含む、鉄分粒状に少量含む。
6. 10YR2/2 黒褐色土 粘性强、しまりや中強、上部含む。
7. 10YR4/3 鈍い黄褐色土 粘性强、しまりや中強、黄褐色土少量含む、鉄分少量含む。
8. 10YR4/2 灰黄褐色土 粘性强、しまり強、上部含む、鉄分粒状に少量含む。
9. 10YR3/2 黒褐色土 粘性强、しまり強、上部に少量の鉄分を含む。
10. 25YR5/2 暗灰黄褐色土 粘性强、しまりや中強、上部に黄色土少量、灰化物粒子少量含む。
11. 25YR4/1 黄褐色土 粘性强、しまり強、明るい色調の土、鉄分少量含む。

SK5071

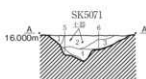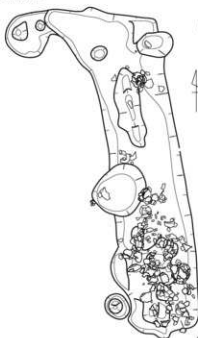


SK5071

1. 10YR3/2 黒褐色土 粘性强、しまり強、細粒粘粒質土。
2. 10YR3/1 黒褐色土 下部に黄褐色(10YR5/1-2)・黄褐色土の塊山プロット多く含む。
3. 10YR3/1 黒褐色土 粘性强、しまり強、細粒粘粒質土。
4. 10YR4/2 灰黄褐色土 粘性强、しまり強、細粒粘粒質土。
5. 10YR4/1 褐色土 粘性强、しまり強、塊山土、細粒粘粒質土。
6. 10YR4/2 灰黄褐色土 10YR4/3に近い黄褐色土の混合層、粘性强、しまり強、細粒粘粒質土。

第39図 東地区土坑実測図1(縮尺1/50)

SK5032

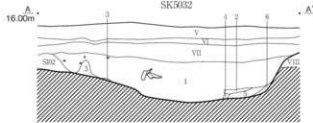

SK5032

1. 10YR2/2 黒褐色土 粘性强、しまりや中強。
2. 25YR4/4 オリーブ褐色土 黄褐色プロットが少量混入、鉄分少量含む。
3. 10YR5/6 黄褐色土 粘性强、しまり強、粘質、黄褐色プロット多く含む、鉄分少量含む。
4. 25YR4/3 オリーブ褐色土 粘性强、しまり強、粘質、黄褐色プロット2割含む、鉄分少量含む。
5. 10YR3/2 黒褐色土 粘性强、しまりや中強、鉄分少量含む。
6. 10YR4/3 鈍い黄褐色土 粘性强、しまりや中強、鉄分少量含む。

SK5095



0 2m

SK5085は、SK5084とSK5094に挟まれた位置にあり、直径約1.5mの円形と推定される。深さは約0.3mで、断面形は浅皿状となる。遺物は少ないが、礫が少量含まれる。

SK5094はSK5085と連続して南に位置し、楕円形で、推定長は約2.2m、幅約1.4m、深さ約3.2m、方位N14°Wを測る。断面形は、浅皿状で西側がやや深くなる。中層付近から弥生時代後期土器がやや多く出土し、東壁近くに高坏の坏部が出土している。自然堆積と考えられる。

SK5079(第41図) B・C23区に位置する。北西側をSK5080に切られる。不整形な長円形で、約2.1m×1.06m、深さ約0.35m、方位N50°Wを測る。断面形はU字形で、下層に弥生時代後期土器が若干まとまって出土した。

SK5064(第41図) A11・12区に位置する。楕円形の土坑と小判形の土坑が重なっているような形状を呈するが、両者の切り合いなどを積極的に認識はできていない。楕円形のもの、約2.24m×1.2m、方位N4°Wを測る。小判形のもの、約2.28m×0.9m、深さ約0.4m、方位N67°Wを測る。中央付近の埋土上面付近から、弥生時代後期土器片が多量に出土した他、壁際に白色粘土ブロックが6ヶ所で確認された。断面は浅皿状を呈し、自然堆積と考えられるが、下層には炭化物が多く含まれる。

SK5088(第41図) C25区に位置する。北西に一段高くなり、2基が切り合うような形状を呈する。楕円形で、約1.22m×0.7m、方位N43°Wを測る。南東部ではほぼ完形の甕形土器1点が潰れた状態で出土し、土器片の他、管玉未成品も少量出土している。

SK5033(第41図) C27区に位置する。西半分は現道下に入るため、調査範囲外となり、東半分を検出した。埋土中から、古墳時代前期土器片がまとまって出土した。

SK5094(第42図) A18区に位置し、SD1007を切る。楕円形で、約1m×0.7m、深さ約0.32m、方位N85°Wを測る。断面は浅皿状で、東に向かって深くなる。遺物は少ない。

SX05(第42図) A18・19区に位置する。SI19の南側に位置し、SD1007と重なる。立ち上がりは低く、深さ約0.1mで、平面形は不整形だがやや方形形状を呈し、貼り床と壁周溝は認められなかった。北側床面に焼土が見られたほか、南側を中心に弥生時代後期土器片が多く出土し、甕形土器がほぼ完形に近い状態で潰れて出土している。明確な新旧関係は不明だが、SD1007が若干新しいと考えられる。

SK5036(第42図) D22区に位置する。南は調査区外で、東はSI03に切られる。円形と考えられ、直径約1.6mと推定される。断面はほとんど深さのない浅皿形で、埋土内から弥生時代後期土器片がややまとまって出土している。

SK5119(第43図) D36区に位置する。小判形で、約1.6m×0.68m、深さ約0.25m、方位N83°Eを測る。断面は浅皿状で、底面はやや凸凹する。遺物量は少ない。

SK5125(第43図) C36区に位置する。楕円形で、約1.86m×0.78m、深さ約0.2m、方位N90°Eを測る。断面は浅皿状で、底面はやや起伏があり、埋土は埋め戻したような形跡がある。中央やや東よりに礫がやや多くまとまって出土している。

SK5134(第43図) A31・32区に位置する。SD1010とSD1022に挟まれた土坑密集地区にあり、SK5132を切る。小判形で、約1.58m×0.86m、深さ約0.48m、方位N75°Wを測る。断面は緩やかに立ち上がるU字形で、埋土は均質な黒色土で、遺物は弥生土器片が少量含まれるに過ぎない。


SK5166(第43図) A31・32区に位置し、中央付近でSD1010に切れ、南西側でSK5171に切られる。長円形で東側は溝状に僅かに落ち込む。推定長約2m、幅約1.6m、深さ0.1m、方位7°Eを測る。浅い土坑で遺物は少なく、底面は小さな起伏がある。

SK5084-5085-5094



SK5084

1. 10YR2/3 黒褐色土 粘質土、土の中盤、粘質土層を含む。
2. 10YR2/2 黒褐色土 粘質土、土の中盤、黒褐色土層を含む。
3. 10YR1/6 褐色土 粘質土、土の中盤、黒褐色土、赤褐色土、赤褐色土層に多く混入。
4. 10YR2/2 黒褐色土 粘質土、土の中盤。
5. 2.5YR3/3 黒褐色土 粘質土、土の中盤、黒褐色土、赤褐色土、赤褐色土層に少量混入。
6. 2.5YR3/1 黒褐色土 粘質土、土の中盤、赤褐色土、赤褐色土層に少量混入。
7. 10YR2/2 黒褐色土 粘質土、土の中盤、赤褐色土、赤褐色土層に少量混入。
8. 10YR2/3 黒褐色土 粘質土、土の中盤、粘質土層を含む。
9. 10YR2/2 黒褐色土 粘質土、土の中盤、粘質土層を含む。
10. 10YR3/3 暗褐色土 粘質土、土の中盤、黒褐色土、赤褐色土層に多く混入。
11. 2.5YR3/1 黒褐色土 粘質土、土の中盤、粘質土層に少量混入、赤褐色土層に多く混入。
12. 10YR1/4 褐色土 粘質土、土の中盤、黒褐色土層に多く混入。
13. 10YR2/2 黒褐色土 粘質土、土の中盤、赤褐色土層に少量混入。
14. 10YR1/6 褐色土 粘質土、土の中盤、黒褐色土層に多く混入。
15. 10YR2/3 黒褐色土 粘質土、土の中盤、赤褐色土層に多く混入。
16. 10YR2/3 黒褐色土 粘質土、土の中盤、赤褐色土層に多く混入。

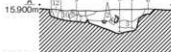

SK5094


1. 10YR2/3 黒褐色土 粘質土、土の中盤、粘質土層を含む。
2. 10YR2/3 黒褐色土 粘質土、土の中盤、粘質土層を含む。
3. 10YR2/2 黒褐色土 粘質土、土の中盤、粘質土層を含む。
4. 10YR1/6 褐色土 粘質土、土の中盤、赤褐色土層に少量混入。
5. 10YR2/3 黒褐色土 粘質土、土の中盤、粘質土層を含む。
6. 10YR2/2 黒褐色土 粘質土、土の中盤、粘質土層を含む。
7. 10YR2/2 黒褐色土 粘質土、土の中盤、粘質土層を含む。
8. 10YR2/3 黒褐色土 粘質土、土の中盤、粘質土層を含む。
9. 10YR1/6 褐色土 粘質土、土の中盤、赤褐色土層に少量混入。
10. 10YR2/2 黒褐色土 粘質土、土の中盤、粘質土層を含む。
11. 10YR2/2 黒褐色土 粘質土、土の中盤、粘質土層を含む。
12. 10YR2/2 黒褐色土 粘質土、土の中盤、粘質土層を含む。
13. 10YR2/3 黒褐色土 粘質土、土の中盤、粘質土層を含む。



SK5085

1. 10YR2/3 黒褐色土 粘質土、土の中盤、粘質土層を含む。
2. 10YR2/3 黒褐色土 粘質土、土の中盤、粘質土層を含む。
3. 10YR2/4 暗褐色土 粘質土、土の中盤、粘質土層を含む。
4. 10YR2/1 暗褐色土 粘質土、土の中盤、粘質土層を含む。
5. 2.5YR1/6 褐色土 粘質土、土の中盤、粘質土層を含む。
6. 10YR2/3 黒褐色土 粘質土、土の中盤、粘質土層を含む。
7. 10YR2/1 暗褐色土 粘質土、土の中盤、粘質土層を含む。
8. 10YR2/1 暗褐色土 粘質土、土の中盤、粘質土層を含む。
9. 10YR2/3 黒褐色土 粘質土、土の中盤、粘質土層を含む。
10. 2.5YR3/3 黒褐色土 粘質土、土の中盤、粘質土層を含む。
11. 10YR3/1 暗褐色土 粘質土、土の中盤、粘質土層を含む。
12. 10YR1/6 褐色土 粘質土、土の中盤、粘質土層を含む。
13. 2.5YR1/6 褐色土 粘質土、土の中盤、粘質土層を含む。

SK5079

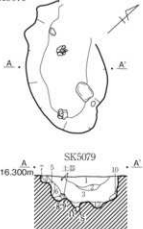


SK5079

1. 2.5Y3/2 黒褐色土 粘質土、土の中盤、粘質土層を含む。
2. 2.5Y1/1 黄白色土 粘質土、土の中盤、粘質土層を含む。
3. 2.5Y3/2 黒褐色土 粘質土、土の中盤、粘質土層を含む。
4. 2.5Y3/2 黒褐色土 粘質土、土の中盤、粘質土層に多く含む。
5. 2.5Y1/1 オリーブ褐色土 粘質土、土の中盤、粘質土層に多く含む。黒褐色土層に少量混入。
6. 2.5Y1/2 暗黄褐色土 粘質土、土の中盤、粘質土層に多く含む。
7. 2.5Y3/2 黒褐色土 粘質土、土の中盤、粘質土層に多く含む。
8. 2.5Y3/2 暗オリーブ褐色土 粘質土、土の中盤、粘質土層に多く含む。黄色土層に多く含む。
9. 10YR1/3 に近い黄白色土 粘質土、土の中盤、粘質土層に多く含む。黄色土層に多く含む。
10. 10YR2/2 黒褐色土 粘質土、土の中盤、粘質土層に多く含む。黒褐色土層に多く含む。
11. 10YR1/3 黄白色土 粘質土、土の中盤、粘質土層に多く含む。
12. 2.5Y3/2 黒褐色土 粘質土、土の中盤、粘質土層に多く含む。

SK5064



SK5088

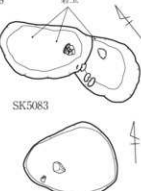


SK5083



SK5033



第41図 東地区土坑実測図3 (縮尺1/50)

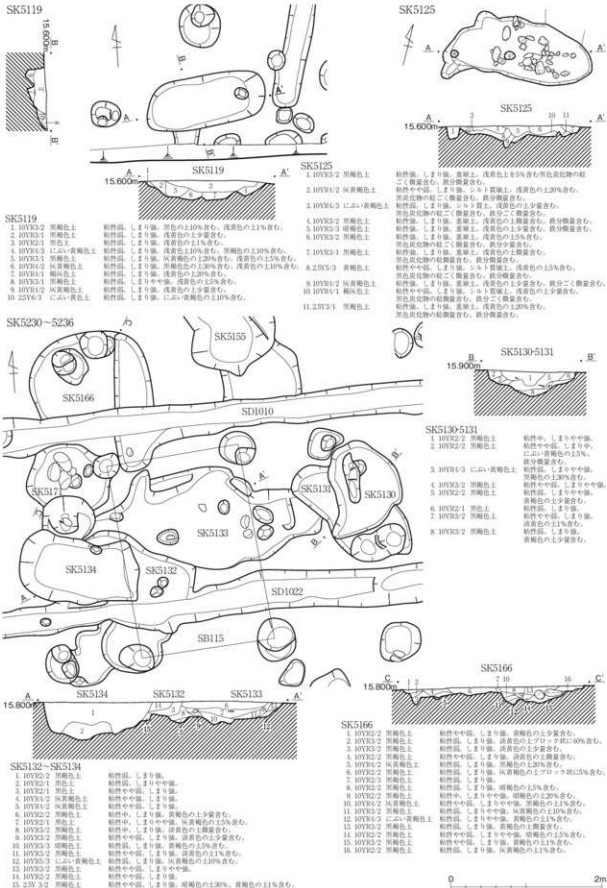

第43圖 東地区土坑実測図5 (縮尺1/50)

SK5146（第44図） C38・39区に位置する。北側をSK5147に切られる。不整形円で、推定長約3m、幅約2.1m、深さ約0.1m、方位N4°Eを測る。東側に弥生時代後期土器がややまとまって出土した。

SK5147（第44図） C38・39区に位置する。南側でSK5146を切る。両端がやや尖る楕円形で、約2.06m×0.9m、深さ約0.2m、方位N54°Wを測る。断面は緩やかに立ち上がるU字状で、埋土は黒色土の自然堆積である。埋土上面の北西隅から手焙り形土器・有段口縁鉢・高杯の坏部各1点が並んで出土している。時期は弥生時代後期末に位置付けられる。

SK5126（第44図） D33・34区に位置し、南側は調査区外になり、北東側はSD1035を切っている。楕円形と考えられ、残存長約1.35m、幅約1.12m、深さ約0.3m、方位N0°を測る。断面は浅皿状で、自然堆積した下層に高さ46cmに復元できた大型甕形土器の破片が詰まっていた。

SK5117（第44図） C・D32区に位置する。南は一部調査区外となる。隅丸方形で、約1.65m×0.82m、深さ約0.25m、方位N40°Eを測る。土層は単一黒色土で、下層の西壁際から弥生時代後期の甕形土器口縁と礫が出土している。

SK5157（第44図） A32・33区に位置する。楕円形で、約2.04m×1.16m、深さ0.15m、方位N65°Eを測る。断面は浅皿状で底面はほぼ平坦である。遺物は少ない。

SK5159（第44図） A32区に位置する。北側は調査区外で、全形は不明である。幅約2.25m、深さ約0.3mを測る。南肩部に、弥生時代後期土器片が少量散らばる。位置から、SI23の外周土坑列の1つと考えられる。

SK5151（第44図） A32・33区に位置する。細長い小判形で、約2.06m×0.56m、深さ約0.5m、方位N75°Eを測る。底部はやや起伏があり、壁は直線的に立ち上がる。下層は埋め戻したと考えられるブロック堆積だが、上層は単一層に近い。遺物は弥生時代後期の土器片が下層中央部付近に少量まとまっていたに過ぎない。

SK5155（第45図） A31区に位置する。南北に走るやや浅い溝内に平行する形で掘り込まれていた。隅丸方形で、約1.98m×0.74m、深さ0.4m、方位N27°Wを測る。断面はU字状で、自然堆積をしめし、遺物は僅かに土器片が見られる程度に止まる。

SK5156（第45図） A・B32・33区に位置し、東側はSD1041を切る。隅丸方形で約2.22m×1.3m、深さ約0.4m、方位N88°Wを測る。断面はU字状で底部はほぼ平坦である。土層はブロック堆積で埋め戻した状況である。遺物は少ないが、礫が底部付近東よりに散らばっていた。

SK5145（第45図） A・B35区に位置し、南はSK5173を切っている。楕円形で、約2.9m×1.26m、深さ約0.3m、方位N19°Wを測る。断面は浅皿状で、レンズ状自然堆積をしている。遺物は少量弥生土器片が出土しているに止まる。

SK5167（第45図） A37・38区に位置し、北は調査区外となり、南は小土坑SK5168を切る。楕円形と考えられ、残存長約1m、幅約1.2m、深さ約0.5m、方位N2°Eを測る。断面はU字状で、底面はほぼ平坦である。東側は埋め戻したようなブロック堆積で、西側で黒色土が大きく落ち込んだ底付近で、弥生時代後期の土器がまとまって出土している。

SK5173（第45図） A30区に位置する。南西でSD1018に切られる。南東部はSD1019と接し、北はSD1010につながるなど、切り合いが多く形状は明確ではない。幅が1.2m前後で、深さは約0.15mだが、底面は起伏が多い。遺物は上面部から古墳時代前期の土器が多量に出土しており、北のSD1010につながる付近に1ブロック、東の肩部付近に1ブロック集中区を持つ。必ずしもSK5073に伴うものではな

SK5146・SK5147



SK5146・5147

1. 10YR2/1 黒色土 粘質中～強, しまり中～強。
2. 10YR3/1 黒褐色土 粘質中～強, しまり中～強。
3. 10YR2/1 黒色土 粘質中～強, しまり中～強。
4. 10YR2/1 黒色土 粘質中～強, しまり中～強。
5. 10YR2/2 黒褐色土 粘質中～強, しまり中～強。
6. 10YR3/2 灰黄褐色土 粘質中～強, しまり中。
7. 10YR3/1 黒褐色土 粘質中～強, しまり中～強。
8. 10YR2/2 黒褐色土 粘質中～強, しまり中～強。
9. 10YR2/2 黒褐色土 粘質中～強, しまり中～強。
10. 10YR2/3 暗褐色土 粘質中～強, しまり中～強, キメの細かい土。

SK5157




SK5157

1. 10YR2/2 黒褐色シロト質土 粘質弱, しまり強。
2. 10YR2/2 黒褐色シロト質土 粘質弱, しまり強。
3. 10YR2/2 黒褐色シロト質土 粘質中～強, しまり強。
4. 10YR2/2 黒褐色シロト質土 粘質弱, しまり強。
5. 10YR2/2 黒褐色シロト質土 粘質中～強, しまり強。
6. 10YR3/1 黒褐色シロト質土 粘質中～強, しまり強。
7. 10YR2/2 黒褐色シロト質土 粘質弱, しまり強。
8. 10YR2/2 黒褐色シロト質土 粘質弱, しまり強。
9. 10YR3/3 黒褐色砂質土 粘質弱, しまり強。
10. 10YR2/3 黒褐色シロト質土 粘質弱, しまり強。
11. 10YR2/2 黒褐色シロト質土 粘質弱, しまり強。
12. 10YR3/3 暗褐色シロト質土 粘質弱, しまり強。

第44図 東地区土坑実測図6 (縮尺1/50)


SK5126

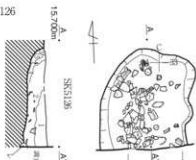

SK5126

1. 7.5YR2/1 黒色土 粘質中～強, しまり強, 炭化物を微量含む。
2. 10YR2/2 黒色土 粘質中～強, しまり強, 炭化物中～多し。
3. 2.5Y 2/2 暗赤～黄褐色土 粘質中～強, しまり強, 中～細砂り土。
4. 10YR4/2 灰黄褐色土 粘質中～強, しまり強。
5. 10YR3/1 暗褐色土 粘質中～強, しまり強。


SK5117

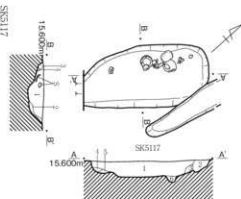

SK5117

1. 10YR3/1 黒色 粘質中～強, しまり強, 炭粉を全体に多量に含む。炭粒子を少量含む。
2. 10YR3/1 黒褐色 粘質中～強, しまり強, 炭粉を全体に含む。炭粒子を少量含む。
3. 10YR4/1 暗褐色 粘質中～強, しまり強, 黄色土を斑点に含む。炭粒子を微量含む。
4. 10YR3/1 黒褐色 粘質中～強, しまり強, 炭粉を全体に多く含む。オレンジ色粒を含む。炭粒子を微量含む。
5. 10YR3/2 暗褐色 粘質中～強, しまり強, 炭粉を下面に多く含む。炭粉を少量含む。
6. 10YR5/1 暗褐色 粘質中～強, しまり強, 明るい色調の上, 炭粉を多量に含む。


SK5151

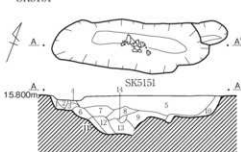


SK5151

1. 10YR2/2 黒褐色砂土 粘質弱, しまり強。
2. 10YR3/1 黒褐色シロト質土 粘質弱, しまり強。
3. 10YR4/1 暗褐色シロト質土 粘質弱, しまり強。
4. 10YR3/1 黒褐色シロト質土 粘質弱, しまり強。
5. 10YR2/2 黒色シロト質土 粘質中～強, しまり強。
6. 10YR2/2 黒褐色砂土 粘質弱, しまり強。
7. 10YR2/1 黒色シロト質土 粘質中～強, しまり強。
8. 10YR3/1 黒褐色シロト質土 粘質弱, しまり強。
9. 10YR4/1 暗褐色シロト質土 粘質弱, しまり強。
10. 10YR2/2 黒褐色シロト質土 粘質弱, しまり強。
11. 10YR3/1 暗褐色シロト質土 粘質弱, しまり強。
12. 10YR2/1 黒褐色土 粘質中～強, しまり強。
13. 10YR2/1 黒褐色シロト質土 粘質弱, しまり強。
14. 10YR3/2 暗褐色シロト質土 粘質弱, しまり強。


0 2m

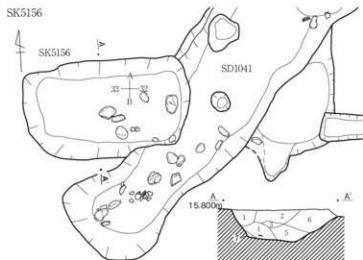


- SK5156
1. 10VX2-2 黒褐色土 粘性中硬、しまり強。黄褐色の上少量含む。
 2. 10VX2-2 黒褐色土 粘性中硬、しまり強。黒色炭化物少量含む。
 3. 10VX2-3 黒褐色土 粘性中硬、しまり強。黄褐色の上10%。
 4. 10VX2-4 黒褐色土 粘性中硬、しまり強。黄褐色の上ごく微量。黒色炭化物ごく微量。鉄分微量含む。
 5. 10VX2-3 黒褐色土 粘性中硬、しまり強。黄褐色の上微量。黒色炭化物少量。鉄分ごく微量含む。
 6. 10VX2-2 黒褐色土 粘性中硬、しまり強。黄褐色の上10%。黒色炭化物微量。鉄分ごく微量含む。
 7. 10VX2-3 黒褐色土 粘性中硬、しまり強。黄褐色の上少量含む。黒色炭化物の粒ごく微量。鉄分微量含む。

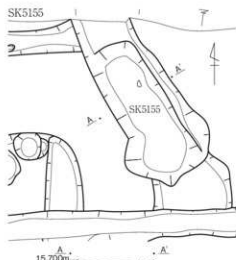

- SK5155
1. 10VX17-1 黒色土 粘性中硬、しまり中硬。鉄分微量を含む。
 2. 10VX17-1 黒色土 粘性中硬、しまり中硬。粘性の強い。黒褐色の上10%を含む。鉄分少量含む。
 3. 10VX17-1 黒色土 粘性中硬、しまり強。やや軟弱を含む。鉄分多く含む。
 4. 10VX17-1 黒色土 粘性強、しまり強。弾力性がある。炭化物がコア状を含む。
 5. 10VX21-1 黒色土

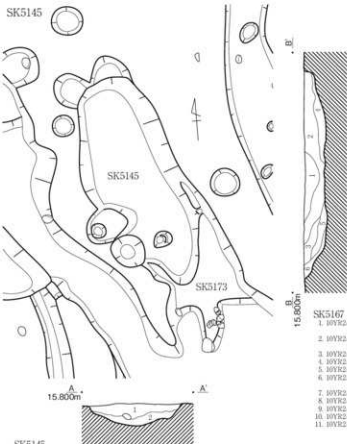

- SK5145
1. 10VX2-1 黒色土 粘性中硬、しまり中硬。下部を中心に黄褐色土コア少量含む。
 2. 10VX17-1 黒色土 粘性中硬、しまり強。色黒弱い。
 3. 22VY-1 黒色土 粘性中硬、しまり中硬。
 4. 72VX2-1 黒色土 粘性中硬、しまり中硬。
 5. 22VY-3 黒褐色土 粘性強、しまり中硬。黒色土と混じり多量含む。
 6. 22VY-3 黒褐色土 粘性強、しまり中硬。5%程度のしまり黒色土少量含む。

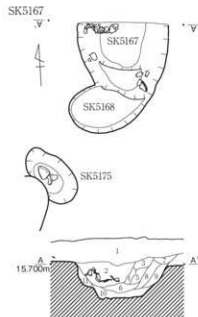

- SK5167
1. 10VX2-2 黒褐色土 粘性中硬、しまり強。粘性の高い土を数段に積み、黒質に土層を含む。
 2. 10VX2-1 黒色土 粘性中硬、しまり中硬。多くの土層を含む。黄褐色の上ごく微量を含む。
 3. 10VX2-2 黒褐色土 粘性中硬、しまり強。上部に土層を含む。
 4. 10VX2-2 黒褐色土 粘性中硬、しまり中硬。粘性の上と粘性の高い土を数層に含む。
 5. 10VX2-1 黒色土 粘性中硬、しまり中硬。粘性の上と少量の黒土を含む。
 6. 10VX2-1 黒色土 粘性中硬、しまり中硬。
 7. 10VX2-2 黒褐色土 粘性の強い土少量含む。褐色の上を数層に含む。
 8. 10VX2-2 黒褐色土 粘性中硬、しまり中硬。下部に少量の褐色の土を含む。
 9. 10VX2-2 黒褐色土 粘性中硬、しまり中硬。上部に10%以上の褐色の上を含む。
 10. 10VX2-1 黒色土 粘性中硬、しまり中硬。W-土層の下層にしみ混じり褐色の上を含む。
 11. 10VX2-2 黒褐色土 粘性中硬、しまり中硬。鉄分を微量に含む。



第45圖 東地区土坑実測図7(縮尺1/50)

い可能性もある。SD1018も古墳時代前期だが、SD1019は弥生時代後期である。

(6) 溝・溝状土坑

SD1001 (第46図) 調査区の東端、C・D3・4区に位置し、C3区でSD1002から分岐する。延長は約4.8m、幅約0.85m、深さ約0.4mを測る。断面はU字状を呈し、埋土は砂である。川1から水が引き込まれ南に向かって流れていた用水路と考えられる。

SD1002 (第46図) 調査区の東端、B2～D6区に延び、川1と合流する。延長約24m、幅1.2～1.4m、深さ約0.4mを測る。断面はU字状で、埋土は砂で、水流が強く比較的短期に埋まった状況である。川1から南西に向かって流れていた用水路と考えられる。SD1001との分岐点付近の埋土上面から、弥生時代後期の土器が潰れたような状態で、8個体(甕形土器4点、壺形土器1点、有孔鉢1点、蓋2点)が約1.5mの範囲内でまとまって出土している。SD1002が洪水などで一気に埋まったと考えられ、その後祭祀を行った際か、祭祀的な意味合いを込めて置かれたものであろう。

SD1005 (第42図) C・D25・26区に位置する。溝状土坑で、SD1004を切り、南はSK5035に切られる。長さ約4.5m、幅0.92m、深さ約0.7m、方位N11°Wを測る。断面はU字形で、壁は緩やかに立ち上がる。中央付近、埋土の中層を中心に弥生時代後期土器がまとまって出土している。

SD1006 (第42図) A4・5区に位置する。北側は礫が土手状に盛り上がり、その裾を東西に落ち込みが延びる。長さ約7m、幅1.2m、深さ約0.2mで、A4付近の礫の裾に、弥生時代後期土器が転々と出土した。礫は下の礫層から続いており、周辺には同様な盛り上がりが見られ、人工的なものではなく、自然現象によるものと考えられる。1つの可能性としては、すぐ東で検出した川1の影響、もう1は、地震による墳礫が上げられる。地震考古学の寒川氏に現地調査を依頼したが、確証は得られていない。しかし、周辺にあまり遺構がない中で、土器が置かれたように出土し、A5区の包含層中では、甕形土器が正立した状態で確認(埋壺?)されていることから、これらの礫に対する思いが窺える。

SD1019 (第47図) A・B29・30区に位置する。南は現代の用水路で削平されていた。残存長約2.25m、幅約0.8m、深さ約0.2mで、底面は起伏が多い。遺物は北に偏り、弥生時代後期の長頸壺がほぼ完形で1点、他に1点出土している。


SD1018 (第47図) A・B30区に位置し、南は現代排水路で削平されていた。残存長は約2.55m、幅0.4～0.5mを測る。南側に古墳時代前期の土器が集積していた。

SD1010・SD1022 (第43図) A・B30～32区に位置する。二条は綺麗に平行し、SD1010は長さ約12.5m、SD1022は長さ約9.9mで、両者とも幅0.4m前後、深さ0.2m前後である。埋土は単一な黒色土で、遺物は少ない。

(7) 土器集中区

A29・30区 (第47図) 主としてA30区で、Ⅷ層中から出土した。北側では礫が多く出土し、南側で口縁部を一部欠損するものの、壺形土器が完形に近い状態で横になって出土した。口縁を北西方向斜め上に向けて横たわっていた。大半は、古墳時代前期の土器で、その下層で検出したSK5073上面土器の時期と近く、同じ土器溜まりと考えられる。

C29壺形土器 (第47図) C29区中央やや北に位置する。ほぼ完形の古墳時代前期の広口壺で、口縁を南に向け、僅かに口を下にした状態で出土した。Ⅷ層中にあり、南は地山がやや落ち込んでおり、土器はそこに落ち込んだような状況で横たわっていた。その下層には直径約0.4m、深さ約0.4mのピットが確認できたが、土器との関係は不明である。

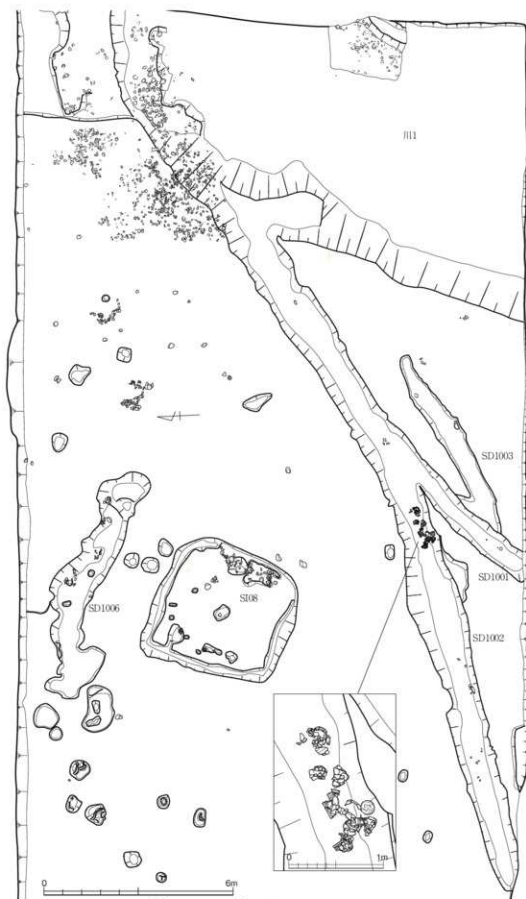

第46図 SD1001・SD1002・川1平面図（縮尺1/120・1/40）

A 3区 (第48図) Ⅷb層中の弥生時代後期の土器集積で、約1.3m×0.6mの範囲に広がる。甕形土器と長頸壺が主である。

A 5区 (第48図) Ⅷb層中の弥生時代後期の土器集積で、約1.2m×0.8mの範囲に広がる。甕形土器を中心に高坏も若干含まれていた。絶対量は少ない。

A 7区 (第48図) Ⅷb層中の弥生時代後期の土器集積で、約0.8m×0.6mの西ブロックと約1m×0.7mの東ブロックに分かれている。甕形土器と長頸壺が中心で、この内、西ブロックの甕形土器はほぼ完形に近い形で横たわっていた。

B 18区 (第48図) 中央やや南よりに位置するⅧ層中の弥生時代後期の土器集積である。約0.3m×0.4m、約1m×0.6m、約0.4m×0.4mの3ブロックがあり、中央のブロックは高坏とカップ形土器が含まれていたが、それ以外ではほとんど復元できなかった。

C 9区 (第48図) Ⅷ層中の弥生時代後期の土器集積で、約1m×0.6mに集中する。小片が多く復元できるようなものは含まれていなかった。

C 17・18区 (第48図) Ⅷ層中の弥生時代後期の土器集積で、約3m×2.1mに広がる。全体を復元できるようなものは含まれていなかった。

A 33・34区 (第49図) Ⅷ層中の古墳時代後期の土器集積で、約4.5m×3.2mの範囲にV字状に広がり、中心部に特に集中が見られる。破片の集積だが、比較的復元可能なものも多く、甕形土器・壺形土器・高坏・器台など多器種が見られた他、大型壺の口縁も1点含まれていた。

A 35区 (第49図) Ⅷ層中の弥生時代後期末の土器集積で、約1.5m×3.5m帯状に広がっていた。土器量は多くないが、甕形土器や壺形土器の口縁部付近が比較的復元できる。


A 36区 (第49図) SI19の覆土上層の弥生時代後期末の土器集積である。約1.7m×0.9mの範囲に集中していた。僅かに深度差があることから、掘り込みがあった可能性もある。集積に西端からはほぼ完形の赤彩されたパレススタイルの壺形土器が1点口を南西に向けて横たわっていた。大半は甕形土器で、復元できたものもかなり多い。

A・B 40区 (第50図) 弥生時代後期末の土器集積で、約1.1m×3.5mで帯状に北西～南東に広がる。甕形土器が中心で、大型有段口縁壺も1点含まれていた。


B 37区 (第50図) 弥生時代後期の土器集積で、約3m×0.5mで東西に帯状に広がる。遺物が少なく、復元できるものも僅かである。

A 5区埋甕 (第48図)


A 5区の包含層中で検出したもので、綺麗に正立し、底部は地山面直上に達していた。包含層中に掘り込みがあると考えられるが、確認することはできなかった。弥生時代後期の甕形土器で、器壁は極めて薄く、内部には肉眼で確認できるものはなかった。

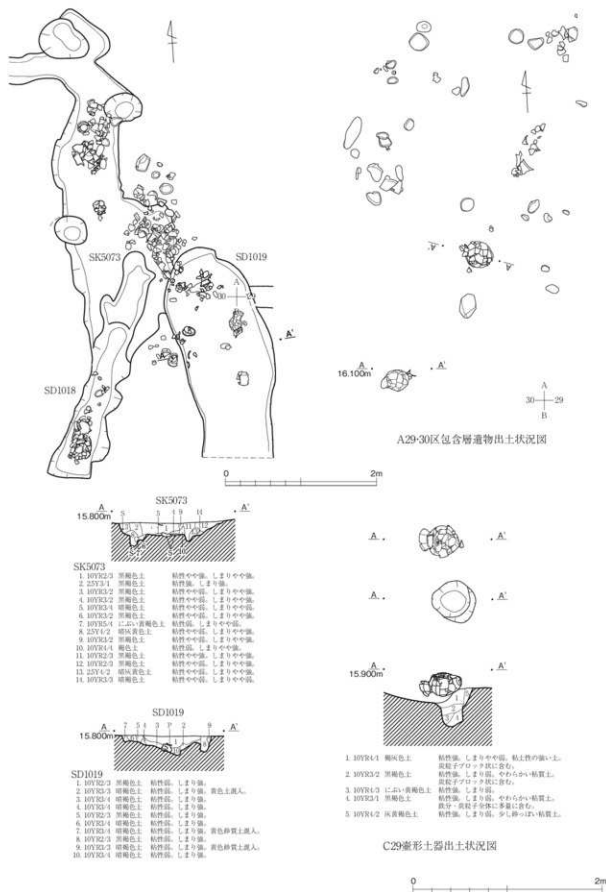


第47図 A～C29・30区遺構図（縮尺1/50）および遺物出土状況図（縮尺1/40）

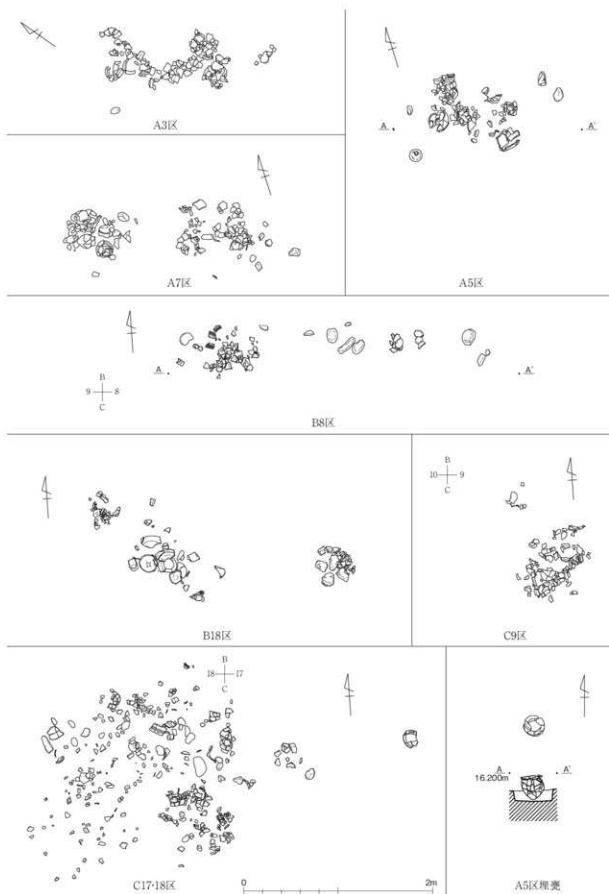

第48圖 東地区包含層遺物出土狀況図 (縮尺1/40)

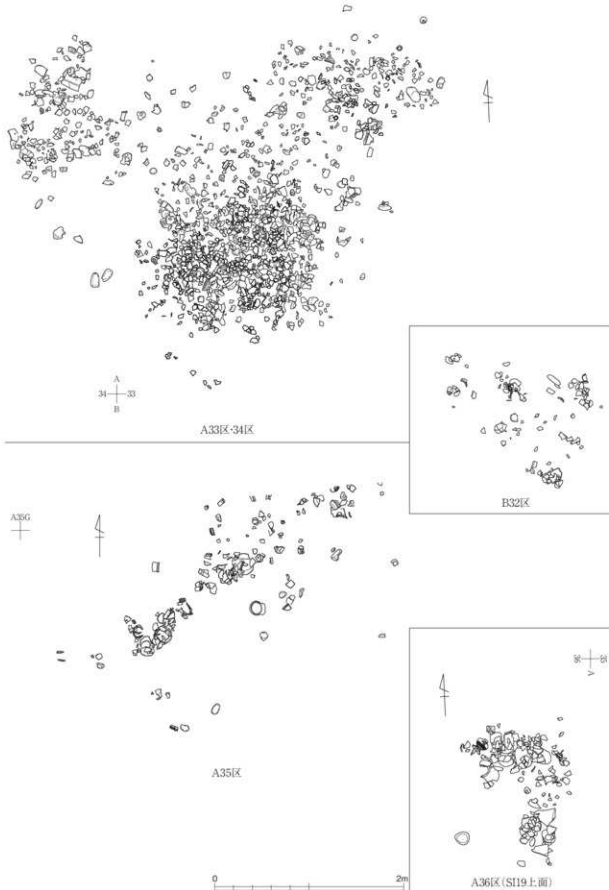

第49図 A・B32～36区包含層遺物出土状況図（縮尺1/40）

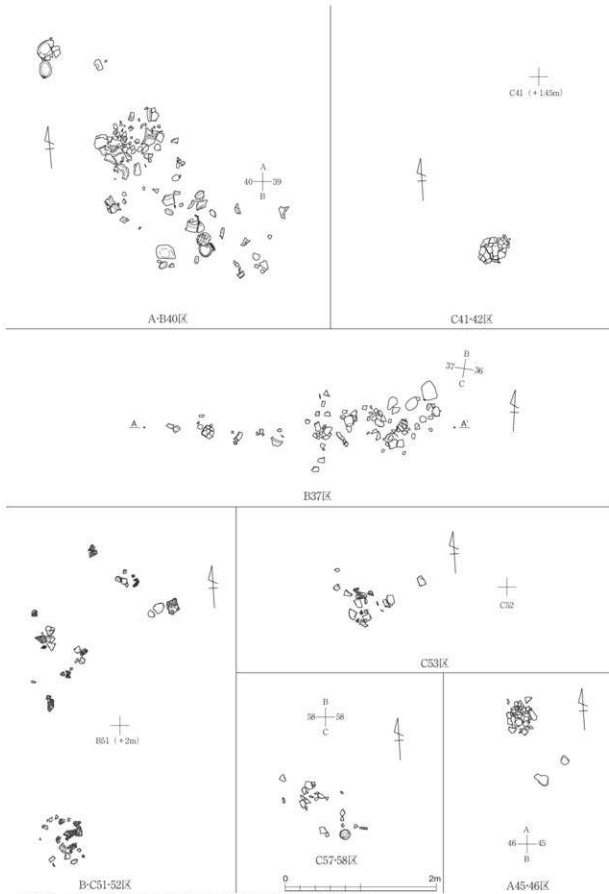

第50図 東地区包含層およびX層直上遺物出土状況図 (縮尺1/50)

2 中地区の遺構

中地区で検出された主な遺構は、竪穴住居6棟、平地住居5棟、掘立柱建物12棟(うち布掘建物1棟)、土坑214基、溝・溝状遺構83基、土器集中区17ヶ所、川跡2条、船着き場状遺構などである。大半は弥生時代後期の時期に属し、僅かに、弥生時代中期と考えられる遺構が認められる程度である。

(1) 竪穴住居

SI24(第51図) A・B92・93区に位置する。隅丸方形で一辺は約5.5m、深さ約0.2mを測る。

壁周溝は明瞭で、箱掘りのような堀方を持つ。4本柱で、四隅に直径約0.6m、深さ約0.3mの柱穴を持つ。中央に二段掘りの土坑を有し、外側は隅丸方形で西が突出する形状で、約1.12m×0.95m、深さ約0.05mを測る。内側は不整な楕円形で、約0.83m×0.6m、深さ0.28mを測り、東側は急激に立ち上がるのに対し、西側は緩やかに立ち上がる。埋土中下層には、長さ10～15cm大の礫がやや多くふくまれていた。堆積は自然堆積と考えられる。主軸は住居の軸と外側はほぼ同じだが、内側は約43°北にずれる。外側土坑には東と北西に幅約0.2m前後の細い溝が繋がる。貼り床はほぼ全面におよび、炭化物の集中区が中央土坑南側と西側の一部に見られる。また、25cm前後の礫が、中央付近と南西隅にみられた。

床に近い遺物は多くはなく、東壁際に破片が少しまとまっていたに過ぎない。弥生時代後期の土器が主体で、玉作関連遺物は少量であったが、勾玉が翡翠製と蛇紋岩製各1点出土している。

SI26(第52図) B～D103～105区に位置し、南側は調査区外にかけ、南西側でSD1085を切る。整った隅丸長方形で、残存長は約9.2m推定長約10.5m、幅約8.52m、深さ約0.3m、主軸方位N21°Wを測る。4～6本柱と考えられ、柱穴は中央寄りに並ぶ。堀方は直径0.6～0.7mで、深さは0.4～0.5mである。貼り床はほぼ全面でみられ、北東側に焼土が認められたほか、狭い焼土や炭化物が散らばっている。中央北寄りに不整形の二段掘り土坑を持つ。外側は約1.88m×1.4m、深さ約0.2m、内側は約1.08m×0.8m、深さ約0.64mを測る。


遺物量は多く、弥生時代後期の土器が覆土を中心出土している。南西部に位置するP3の上面で、ほぼ完形に近い甕形土器が潰れた状態で出土している。玉作関連遺物は少量であった。

SI33(第53図) A107・108区に位置し、北側の一部は調査区外に掛かる。円形に近い隅丸方形で、直径約6.6m、深さ約0.2mを測る。4本柱で、四隅に配置されると考えられ、2本は検出できたが、東の1本はSB118の柱穴に切れ、もう1本は調査区外である。深さは約0.5mを測る。遺物は少ないが、弥生時代後期の土器が主に出土している。

SI34(第54図) A103・104に位置する。北側の調査区外に大半がかかり、全体の1/3程度の調査である。丸味を持つ隅丸方形と考えられ、1辺の長さ約7m、深さ約0.35mを測り、2つの隅には深さ0.5～0.55mの柱穴を持つ。柱穴の埋土はブロック堆積で、柱が抜かれた後に埋め戻されたと考えられる。貼り床は全面に見られ、南側壁際に20cm大の白色粘土ブロックが出土している。


SI36(第55図) B。C118・119区に位置する。整った隅丸長方形で、約5.5m×4.15m、深さ約0.3mを測る。壁周溝は幅0.3m前後で、壁は僅かに開き気味に直線的に立ち上がる。貼り床もほぼ全面に厚く敷かれ、作りの丁寧さは際だっている。2本柱で、中間の南壁際に、約0.7m×0.6m、深さ約0.3mの円形の土坑があり、そこから南壁との間に土器がまとまって出土している。7～8個体の土器がそれぞれ潰れた形で、ブロック状に点在していた。弥生時代後期の甕形土器、有段口縁鉢が主で、高坏は脚部のみである。また、少し離れた北側の床面では、長頸壺が潰れた状態で出土している。玉作関連遺物はほとんど出土していない。

SI33

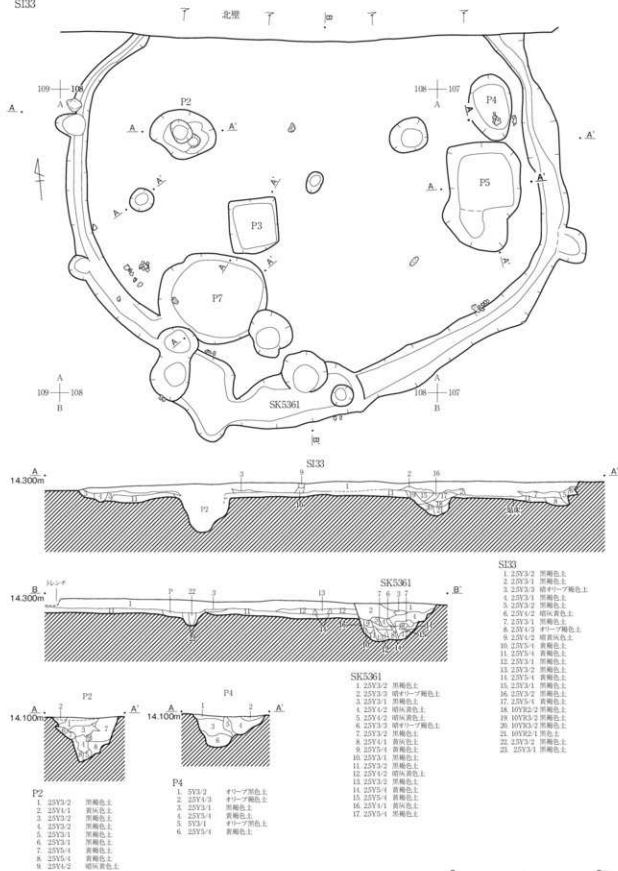

第53図 SI33実測図(縮尺1/50)

SI34

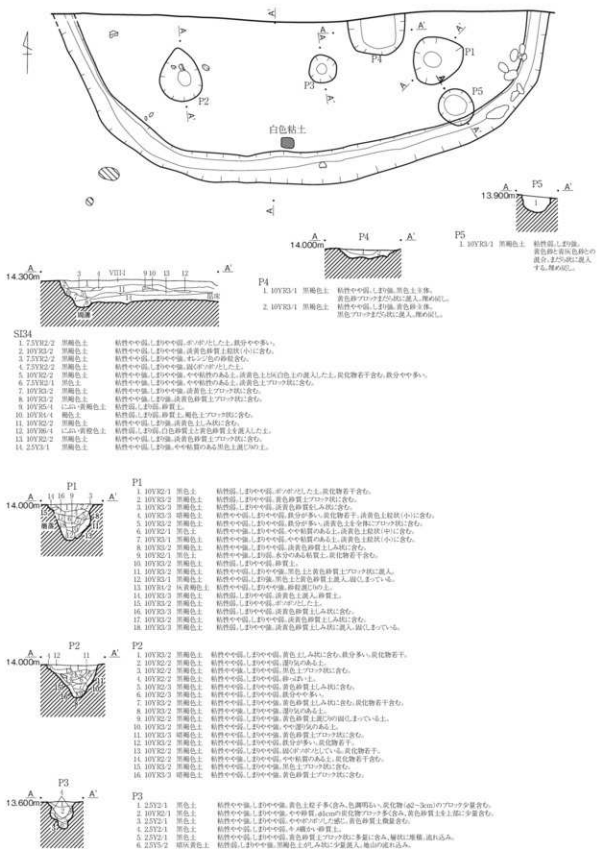

第54図 SI34実測図(縮尺1/60)

(2) 平地住居

SI25 (第56～58図) 中心部はA・B97・98区、全体はA～C96～99区に位置する。中心部は隅丸方形に周溝が巡り、北隅は調査区外にかかる。大きさは6～6.5mを測る。貼り床は、西半部にのみ顕著で、炭化物集中ブロックが大きく2ヶ所で認められた他、一部に小砂利の集積が見られた。4本柱と考えられ、東側の2本は検出できたが、西側の1本はSK5293に重なり、もう1本はSK5288 (SB116) と重なるため、明確にすることはできなかった。

遺物は弥生時代後期の土器を主として、全体的に多く、北側周溝付近とSK5377の上面付近でややまとまって出土している。また、勾玉は3点出土し、内1点は長さ0.66cm、幅0.4cm、厚さ0.17cmの極めて小さな翡翠製のものである。

SK5374は、埋土上面を貼り床が覆っていることから、SI25以前の土坑である。二段掘り、外側は不整形で、約1.7m×1m、深さ約0.3m、内側は楕円形で約0.85m×0.55m、深さ約0.6mを測る。

中心部の周辺には大きく溝状土坑が取り囲むように連なり、その直径は約20mにおよぶ。北半分は調査区外に掛かる。東側では浅い溝状土坑が二重に巡り、南の開口部を挟んで西側は連続した比較的深い溝が巡らされている。中心部の周溝と外周溝との空間は、東は3m程度だが、西は7～8mに広がる。構造として一体と考えるには、やや間延びした感が拭えないが、SI25の中心部分を意識しているのは間違いないであろう。

遺物は、外周の遺構のみならず、周辺部で多く出土し、特に南側では広く集中区が見られた。また、A96区では白色粘土ブロックが、A95区では緑色凝灰岩の玉材片が集中して見つかるなど、他の住居では見られない特徴も持ち合わせている。


SI35 (第59図) A113～115区に位置する。本体の2/3は調査区外に掛かる。中心に当たる部分は壁周溝で囲まれ、深さ約0.05～0.1m程度の堅穴状になるが、平面形は明確ではない。南側に直線的な辺を持ち、その両側は屈曲がやや大きいので、多角形になる可能性もある。規模は、検出部分で約7.4mを測り、SI25よりやや大きい。主柱穴は1基のみが確認でき、直径約1m、深さ約0.5mと規模は大きい。SI25と同様に、周囲は溝で囲まれ南側に開口部がある。二重に巡らされ、西では幅約1～1.5m、深さは内側のSD1130で約0.4m、外側のSD1109で約0.3mを測る。東は幅約0.8m、深さ約0.4mで、形状に差が見られる。

遺物は、中心部、周溝共にあまり多くはなく、ほとんど弥生時代後期土器の破片で、特にまとまって出土した箇所はない。


SI31 (第60図) C・D113～115区に位置する。南側の一部は調査区外に掛かり、北側はSD1082と北西側でSD1129と重なる。幅1m前後の溝が巡る隅丸方形で、一辺は約10mを測る。貼り床はみられず、柱穴も不明確である。遺物は西よりの床面で弥生時代後期の変形土器が、ほぼ1個体分潰れた状態で出土した他、西側の溝 (SD1092) 内でも、ほぼ1個体分が横たわっていた。また、東側の溝 (SD1128) がSD1129と重なる付近で、土器がまとまって出土している。

SI32 (第61図) B・C105・106区に位置する。ややいびつな方形の溝が巡り、幅は約3.5mを測るが、南側はSK5266とSD1091に切られるため、全体の大きさは不明である。貼り床はほぼ全面で検出しており、南端で狭い範囲で焼土を検出している。遺物は床面近いものはほとんどなく、柱も不明確なため内容は明らかではない。

SI38 (第61図) B・C108・109区に位置する。方形だが、南東隅はやや隅丸方形形状となる。幅0.2

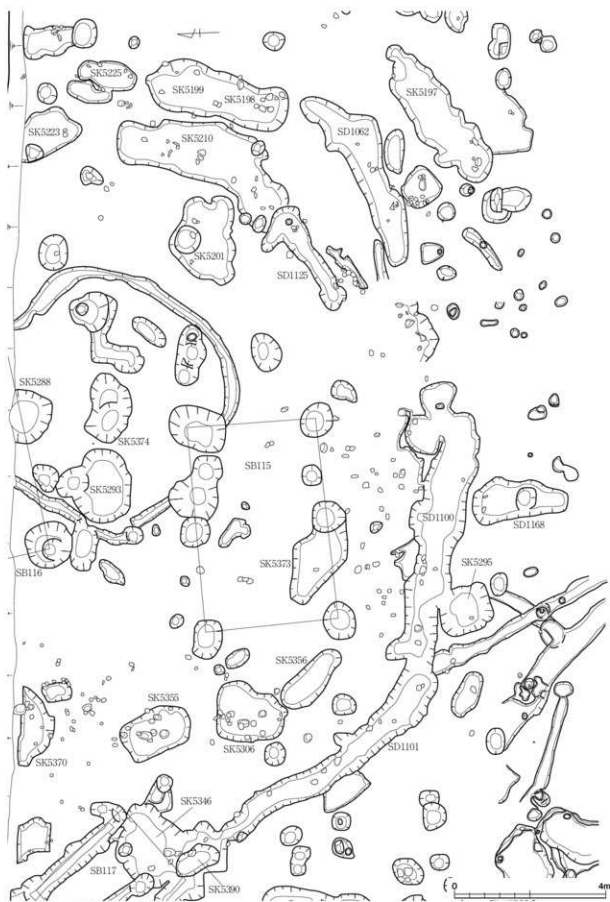

第56図 SI25全体図 (縮尺1/100)

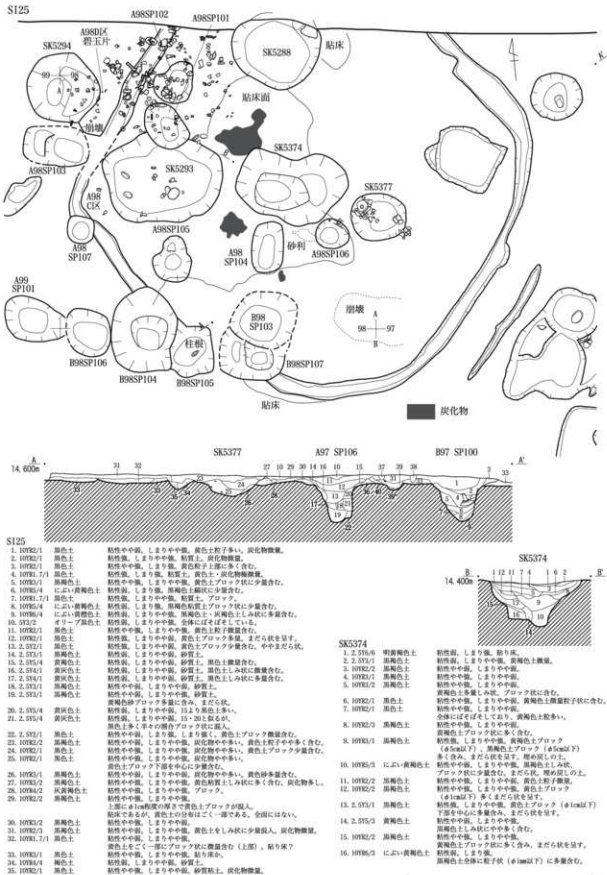


第79図 S125中心部実測図(縮尺1/60)

S125	層位	説明
1.	10932/1	黒色中～細, しまり中～細, 褐色土粒子多し, 炭化物散在。
2.	10932/1	粘性中～細, しまり中～細, 粘土, 炭化物散在。
3.	10932/2	粘性中～細, しまり中, 黄色粘土上部に多く含む。
4.	10931/1	粘性中～細, しまり中, 粘土, 炭化物散在。
5.	10933/1	黒褐色土, しまり中～細, 黄色土ブロック状に少量含む。
6.	10933/4	粘性中～細, しまり中, 黒褐色粘質土ブロック状に少量含む。
7.	10931/1	黒褐色土, しまり中～細, 粘土, ブロック。
8.	10935/4	にこい黄褐色土, 粘性中～細, しまり中, 黒褐色粘質土ブロック状に少量含む。
9.	10936/4	にこい黄褐色土, 粘性中～細, しまり中～細, 黒褐色土しみ状に多量含む。
10.	933/2	黄褐色土, しまり中～細, 全体にばらばらしている。
11.	10932/1	黒色土, 粘性中～細, しまり中～細, 黄色土粒子散在含む。
12.	10932/1	黒色土, 粘性中～細, しまり中～細, 黄色土ブロック多量, まだら状を呈す。
13.	2.533/1	黒褐色土, 粘性中～細, 黄色土ブロック少量含む, 中まだら状。
14.	2.533/1	黒褐色土, 粘性中～細, しまり中～細, 砂質土。
15.	2.535/4	黄褐色土, 粘性中～細, しかり中～細, 砂質土, 黒色土層を含む。
16.	2.534/1	黄褐色土, 粘性中～細, しかり中～細, 砂質土, 黒色土しみ状に散在含む。
17.	2.534/1	黄褐色土, 粘性中～細, しかり中～細, 砂質土, 黒色土しみ状に多量含む。
18.	2.533/1	黄褐色土, 粘性中～細, しかり中～細, 砂質土。
19.	2.533/1	黄褐色土, 粘性中～細, しかり中～細, 13～20cm層が, 黄色色砂ブロック多量に含む, まだら状。
20.	2.535/4	黄褐色土, 粘性中～細, しかり中～細, 13～20cm層が, 黄色色砂ブロック多量に含む, まだら状。
21.	2.533/4	黄褐色土, 粘性中～細, しかり中～細, 13～20cm層が, 黄色色砂ブロック多量に含む, まだら状。
22.	2.532/1	黒褐色土, 粘性中～細, しかり中～細, 黄色土ブロック散在含む。
23.	10932/2	黒褐色土, 粘性中～細, しかり中～細, 炭化物中～多し, 黄色土粒子中～多し含む。
24.	10932/1	粘性中～細, しかり中～細, 炭化物中～多し, 黄色土ブロック少量含む。
25.	10932/1	黒褐色土, 粘性中～細, しかり中～細, 炭化物中～多し, 黄色土ブロック少量含む。
26.	10933/1	黒褐色土, 粘性中～細, しかり中～細, 炭化物中～多し, 黄色土ブロック少量含む。
27.	10932/2	黒褐色土, 粘性中～細, しかり中～細, 炭化物中～多し, 黄色土粒子中～多し含む。
28.	10934/2	黒褐色土, 粘性中～細, しかり中～細, 炭化物中～多し, 黄色土粒子中～多し含む。
29.	10932/2	黒褐色土, 粘性中～細, しかり中～細, 炭化物中～多し, 黄色土粒子中～多し含む。
30.	10933/2	黒褐色土, 粘性中～細, しかり中～細, 炭化物中～多し, 黄色土粒子中～多し含む。
31.	10932/2	黒褐色土, 粘性中～細, しかり中～細, 炭化物中～多し, 黄色土粒子中～多し含む。
32.	10931/1	黒褐色土, 粘性中～細, しかり中～細, 炭化物中～多し, 黄色土粒子中～多し含む。
33.	10933/1	黒褐色土, 粘性中～細, しかり中～細, 炭化物中～多し, 黄色土粒子中～多し含む。
34.	10934/4	黒褐色土, 粘性中～細, しかり中～細, 粘土。
35.	10932/1	黒褐色土, 粘性中～細, しかり中～細, 砂質粘土, 炭化物散在。

SK5374	層位	説明
1.	2.535/6	黄褐色土, 粘性中～細, しかり中～細, 炭化物土層。
2.	2.537/1	黄褐色土, 粘性中～細, しかり中～細, 炭化物土層。
3.	10932/1	黒褐色土, 粘性中～細, しかり中～細, 炭化物土層。
4.	10933/1	黒褐色土, 粘性中～細, しかり中～細, 炭化物土層。
5.	10933/2	黒褐色土, 粘性中～細, しかり中～細, 炭化物土層。
6.	10932/1	黒褐色土, 粘性中～細, しかり中～細, 炭化物土層。
7.	10932/1	黒褐色土, 粘性中～細, しかり中～細, 炭化物土層。
8.	10932/1	黒褐色土, 粘性中～細, しかり中～細, 炭化物土層。
9.	10933/1	黒褐色土, 粘性中～細, しかり中～細, 炭化物土層。
10.	10935/1	にこい黄褐色土, 粘性中～細, しかり中～細, 炭化物土層。
11.	10932/2	黒褐色土, 粘性中～細, しかり中～細, 炭化物土層。
12.	10932/2	黒褐色土, 粘性中～細, しかり中～細, 炭化物土層。
13.	2.533/1	黒褐色土, 粘性中～細, しかり中～細, 炭化物土層。
14.	2.535/3	黄褐色土, 粘性中～細, しかり中～細, 炭化物土層。
15.	10932/2	黒褐色土, 粘性中～細, しかり中～細, 炭化物土層。
16.	10936/1	にこい黄褐色土, 粘性中～細, しかり中～細, 炭化物土層。



第59図 S135全体図（縮尺1/80）

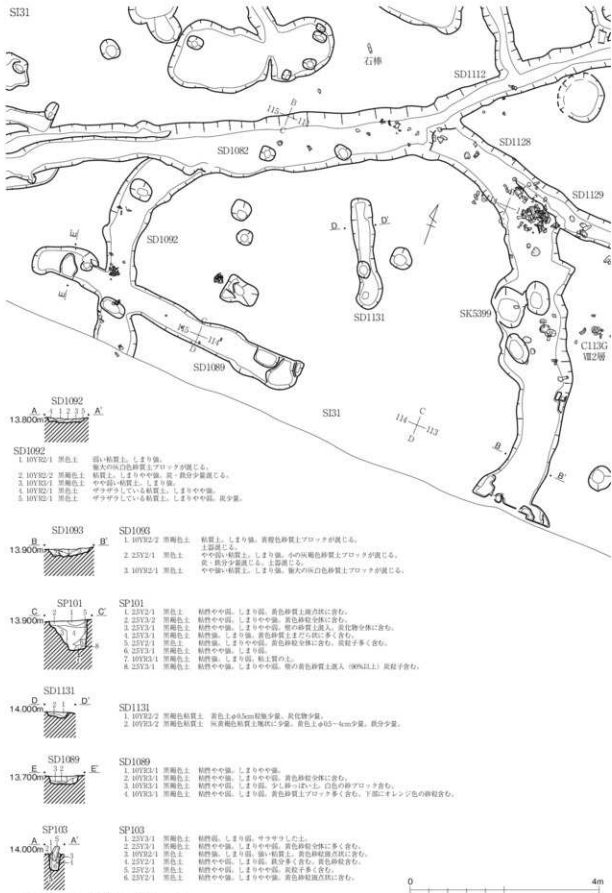

第60図 SI31実測図 (縮尺1/80)

m前後の溝が巡るのみで、貼り床は未検出である。南西隅に白色粘土が少量出土した。中央付近は土坑群に切られているため、伴う遺構との区別は困難であった。

SI30（第62図） D111・112区に位置するが、大半は調査区外で、周溝（SD1080）の一部を検出したに止まる。住居の確証はないが、周溝の形状から住居に位置づけた。平面形は隅丸方形と考えられ、溝は幅約0.3～0.7mで、深さは約0.16mと浅い。遺物は弥生時代後期の土器が少量出土したに過ぎない。

北東隅には、ピットに立てられた立石とその西側に、長さ約1m、幅0.3～0.4mで帯状の砂利が見られた。地山面より僅かに盛り上がり、地山X層下の礫層からX層を突き破って連続していることから、地震による墳壊と判断した。立石は、これを明らかに意識して立てられていることから、弥生人の畏敬の念を示した記念碑的なものと考えられる。

SI27（第62図） A88に位置し、大半は調査区外である。SD1060に中央付近を、SD1061に西側を、SD1051に東側の一部を切られている。貼り床は見られるが、壁周溝は確認できなかった。平面形は、円又は隅丸方形と考えられる。深さは約0.3mを測る。東壁に近くで、弥生時代中期の甕形土器の上半部が1点出土している。

（3）掘立柱建物

SB116（第63図） B94区に位置する。1間×2間で、桁行約3.1m、梁行約2.7m、方位N85°Wを測る。北側は、柱穴が連続するように並び、中央のピットは溝状になり、深さは約0.3mを測る。南西の柱穴は溝に切れ、明確ではない。遺物はほとんど出土していない。

SB117（第63図） B94・95区に位置する。1間×2間で、桁行約3.2m、梁行約2.4m、方位N50°Wを測る。柱穴は直径0.5m前後、深さ0.4m前後を測る。遺物は弥生時代後期の土器片が少量見られるに止まる。

SB118（第64図） B98・99区に位置する。SI25を切る形で、中心部と外周溝の間に造られている。1間×2間で、桁行約5.5m、梁行約3.6m、方位N89°Eを測る。柱穴は比較的大きく、直径0.8～0.9m、深さ0.5m前後を測る。柱穴内から、弥生時代後期の土器片が少量出土している。


SB119（第64図） A98・99区に位置する。SI25を切る形で中心部北側に造られている。2本のみが検出されており、主体は調査区外に延びると考えられ、規模は不明である。柱間は約3.6mで、柱穴掘り方は直径約1.2～1.5mを測り、建物規模はかなり大きいと考えられる。

SB120（第65図） A・B100・101区に位置する。布掘建物で、桁行約3m、梁行約2.7m、方位N43°Wを測る。柱部分の掘り込みは明瞭ではなく、桁行2間かどうかは遺構から判断することはできなかった。南側は、SK5346やSK5290に切られていた。さらに、南東端では約0.4m×0.6m、深さ約0.3mの溝状落ち込みに切れ、弥生時代後期の甕形土器1個体が潰れた状況で入っていた。また、その下には、直径約0.3m、深さ約0.5mのピットを検出している。


SB121（第65図） A107～109区に位置し、SI32を切るように造られていた。北側は調査区外で不明だが、おそらく1間×2間で、桁行約6.3m、方位N81°Eを測る。柱穴は方形となるものが2基あり、基本は方形と考えられる。南東の柱穴は一辺が約1m、深さ約0.6mでかなりしっかりしている。

SB122（第66図） C112・113区に位置する。1間×2間で、桁行約3.9m、梁行約2.85m、方位N38°Wを測る。西側の中間柱穴はSD1128に重なり確認できていない。柱穴は、直径0.4m前後で深さ0.5～0.6mを測る。

SB123（第66図） B・C111・112区に位置する。1間×2間で、桁行約4.6m、梁行約3mで北側は

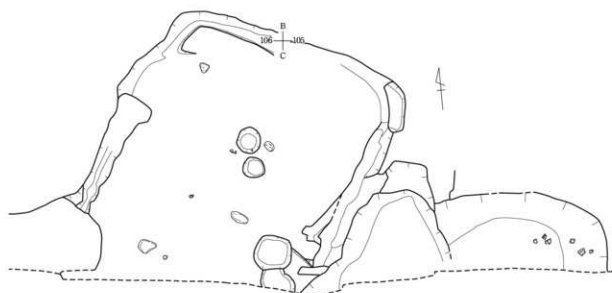


SI32

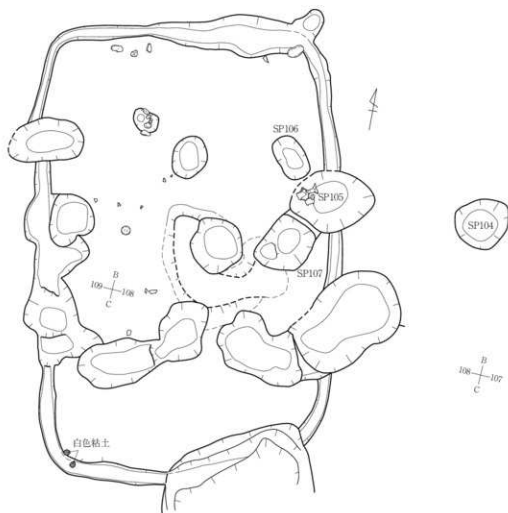


SI38

第61圖 SI32・SI38実測図(縮尺1/50)




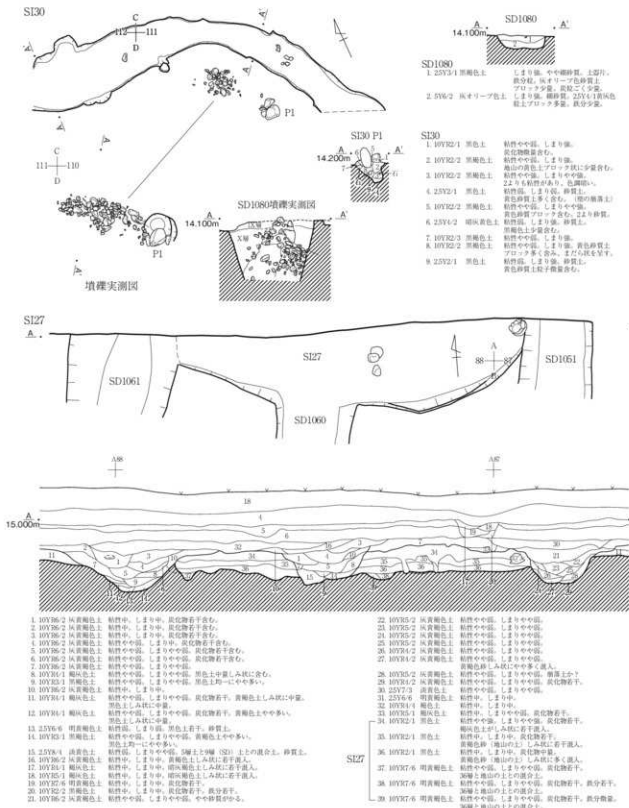

第62図 SI27・SI30実測図(縮尺1/50)

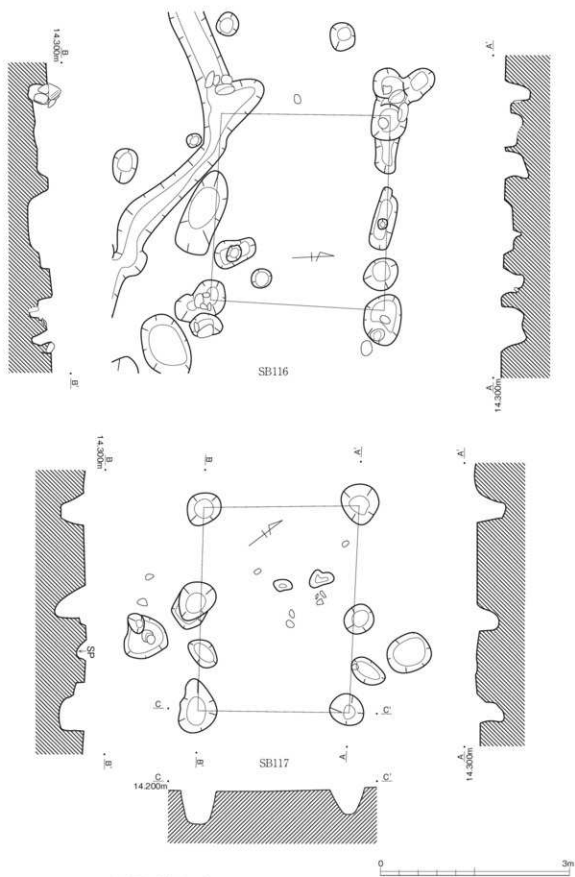


第63圖 SB116・SB117実測図(縮尺1/60)

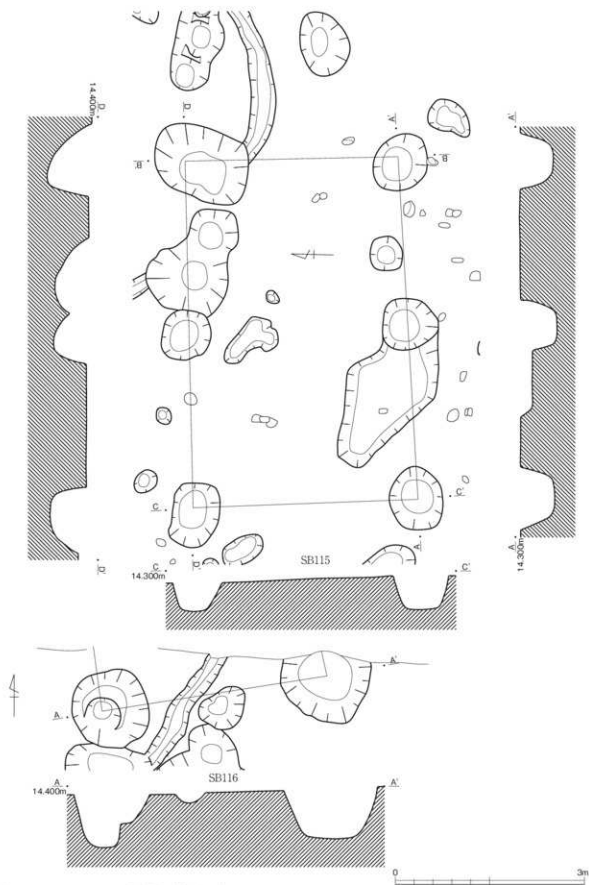

第64図 SB118・SB119実測図（縮尺1/60）

SB120

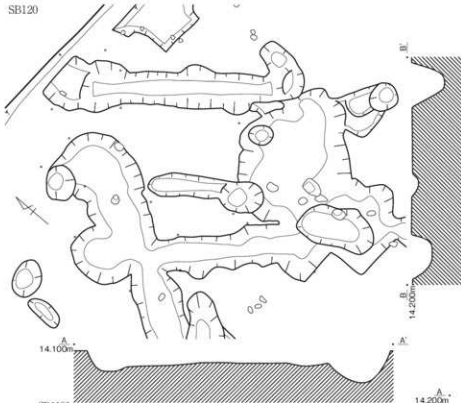

SD1106

1. 10YR5/1 赤褐色土 粘質中砂、しまり中強、中強に黄色砂粒含む。土器1個埋ま。炭化跡あり。
2. 10YR5/1 赤褐色土 粘質中強、しまり中強、中強に黄色砂粒がプロット状に含む。
3. 2.5Y7/3 浅黄色土 粘質弱、しまり中強、黄色土がプロット状に混入する。一部炭化物あり。
4. 2.5Y7/3 浅黄色土 粘質弱、しまり中強、粘質弱。一部黄色土の混入する。
5. 10YR5/1 赤褐色土 粘質中砂、しまり中強、砂質弱。黑色土がプロット状に混入する。
6. 10YR5/1 赤褐色土 粘質中強、しまり強、含有物なし。V区・2層。

SD1107



SD1107

1. 2.5Y5/1 黄褐色土 粘質弱、しまり強、浅黄色砂質土がプロット状に混入する。
2. 2.5Y7/3 浅黄色土 粘質弱、しまり強、黄褐色砂質土が塊状に混入する。
3. 2.5Y3/3 赤褐色土 粘質弱、しまり中強、強い。浅黄色砂質土がプロット状に混入する。
4. 2.5Y7/2 浅黄色土 粘質弱、しまり強、




SD1107

14.200m



SB121

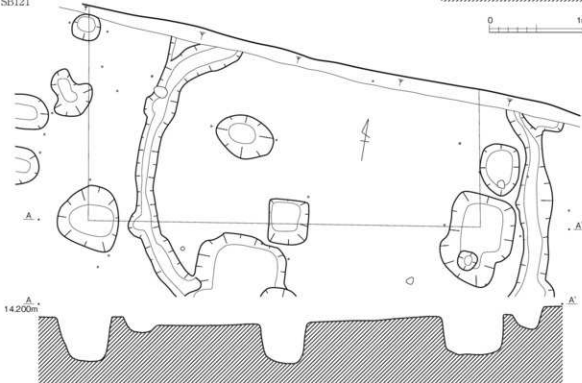

14.200m

0 3m

第65図 SB120・SB121実測図 (縮尺1/60・1/40)

やや狭い。方位はN46°Wである。南の柱穴C112SP101には柱根が残っていた。

SB124(第66図) C・D109・110区に位置し、南側の大半は調査区外となる。確認されたのは3本で、長さ約3.4mを測り、柱穴は深さ約0.5mで、比較的しっかり造られている。

SB125(第66図) C・D108・109区に位置し、南側調査区外へ続く。1間×2間と考えれば、桁行約3.7m、梁行約1.8m、方位N53°Wを測る。柱穴は下部に向かって狭くなり上部直径0.4m前後、下部直径0.2m前後で深さ約0.6mである。

SB126(第67図) A・B116・117に位置する。1間×2間で、桁行約3.7m、梁行約2.7m、方位N73°Eを測る。切り合いがほとんど無く、単独で検出した。柱穴は0.5m前後で深さ約0.45m、断面は箱形に近い。遺物は、ピット内から小型の銅鏝が1点出土している。

SB127(第67図) B111に位置する。1間×2間で桁行約3.75m、梁行約3m、方位N88°Wを測る。北列は僅かに東側へ振れる。SK5385やSK5371などと切り合うため、柱穴の大きさはばらつきがある。深さは0.5m前後に収まる。

SB128 B・C99・100区に位置する。2間×1間で、桁行約5m、梁行約3m、方位N41°Wを測る。柱穴は直径約0.6mで深さ0.3～0.4mである。南東端で、SD1100を切る。遺物は、弥生時代後期土器が少量出土している。

(4) 土坑

A. SI25外周土坑列

SK5198・5199(第68図) A・B96区に位置する。SI25の東側外周土坑列の1つである。当初、2基の土坑の連続と考えたが、切り合いは明確ではなく、1基と考えて良さそうである。長楕円形で、約3.9m×1.35m、深さ2.2～2.8m、方位N12°Eを測る。断面は浅皿状で、SK5198とSK5199の境付近は0.1m程度立ち上がる。遺物は、弥生時代後期の土器片が少量出土したに過ぎない。SK5198南には、礫がまとまって出土している。


SK5210(第68図) A・B96・97区に位置する。SI25の外周土坑列の1つで、SK5199の西に平行する。西側は弧を描き東側は直線的になる。約3.7m×1.25m、深さ約0.2m、方位N9°Eを測る。埋土内および周辺部に弥生時代後期の土器片が中央付近を中心にやや多く出土している。

SK5225・5245(第68図) A96区、SK5198のすぐ北に位置する。SI25の外周土坑の1つで、2基はほぼ接するような状態で並ぶ。SK5225は楕円形で、約1.45m×0.65m、深さ約0.1m、方位N3°Eを測る。SK5245は、小判形で、約1.15m×0.45m、深さ約0.1m、方位N4°Wを測る。これらの遺構の上面から、最大で長さ0.6m、幅0.35m、厚さ0.12mの白色粘土ブロックが2塊検出された。遺物は弥生時代後期の高付片がそれぞれで出土している。


SD1125(第68図) B97区に位置する。SI25の外周土坑列の1つで、SK5200の南に接する。溝状で、長さ約3.1m、幅0.45～0.6m、深さ約2.2m、方位N60°Eを測る。北東部分から、弥生時代後期の甕形土器口縁部が出土したほか、南西部上層で多数の土器片が出土している。南東に隣接するSD1126との間には、多量の土器片が集積していた。

SK5226・5227(第69図) A96区に位置する。2基が南北に重なると考えたが、一体のものと考えてもよいかもしれない。SK5226は卵形で、約1.4m×0.95m、深さ約0.2m、方位N6°Eを測る。南東肩部に、弥生時代後期の長頸壺が完形に近い状態で横たわっていた。

SK5246(第69図) A96区のSK5226のすぐ南に位置する。楕円形で約0.94m×0.7m、深さ0.15m、

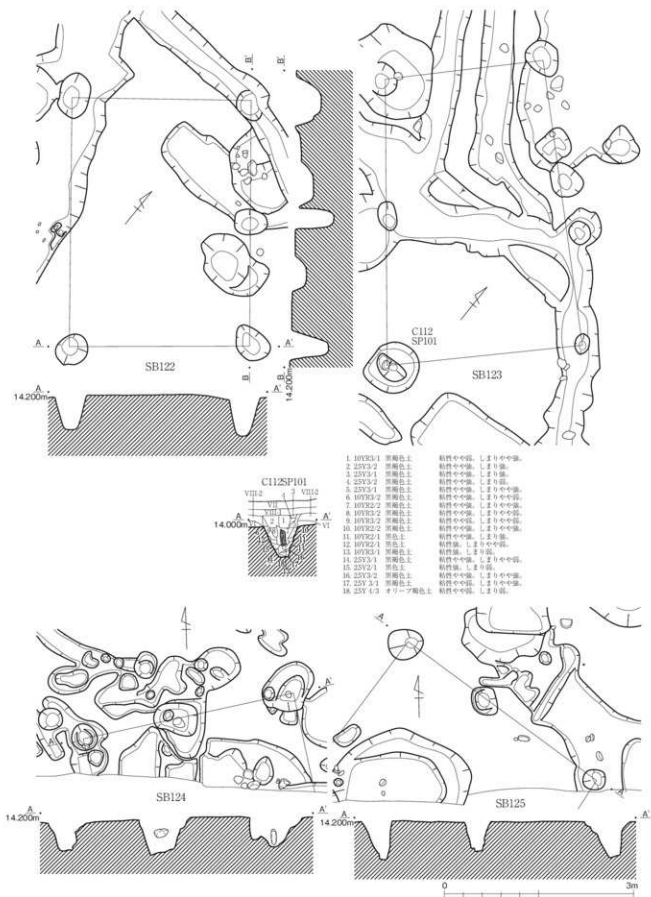


第66圖 SB122・SB123・SB124・SB125実測図(縮尺1/60)

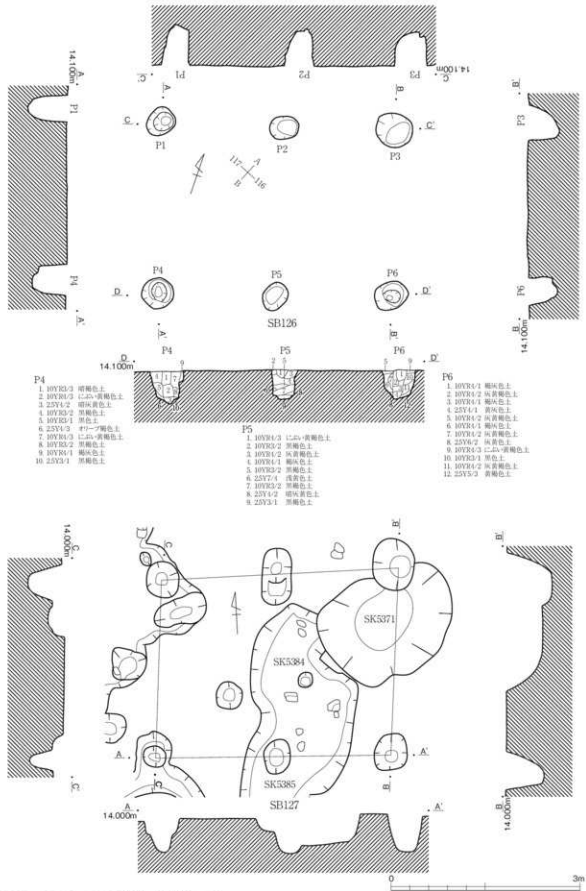


第67図 SB126・SB127実測図（縮尺1/60）


SK5198-5198-5200-5210

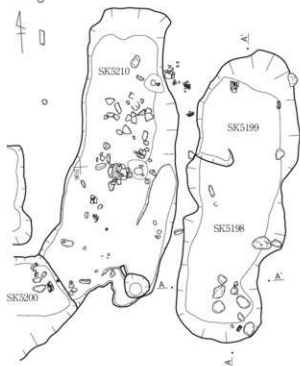


SK5225-SK5245

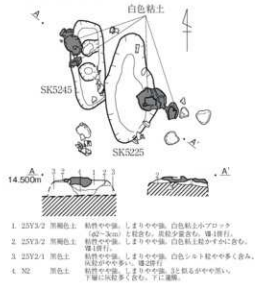

- SK5198
1. 25Y2/1 黒色土 粘質土、砂中砂、黒化物中多量。
 2. 25Y2/1 黒色土 粘質土、砂中砂、黒化物中多量。
 3. N2/1 黒色土 粘質土、砂中砂、黒化物少量含む。
 4. 25Y2/1 黒色土 粘質土、砂中砂、黒化物中多量。
 5. 10YR1/1 暗灰色土 粘質土、砂中砂、黒色土上の黒土。

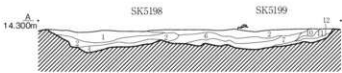


- SK5198-SK5199
1. 10YR2/1 黒色土 粘質土、砂中砂、黒化物中多量。
 2. 10YR1/1 黒色土 粘質土、砂中砂、黒化物中多量。
 3. 25Y2/1 黒色土 粘質土、砂中砂、黒化物中多量。
 4. N15/9 黒色土 粘質土、砂中砂、黒化物中多量。
 5. N2/9 黒色土 粘質土、砂中砂、黒化物中多量。
 6. N15/9 黒色土 粘質土、砂中砂、黒化物中多量。
 7. N2/9 黒色土 粘質土、砂中砂、黒化物中多量。

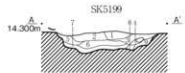

8. 25Y2/1 黒色土 粘質土、砂中砂、黒化物中多量。
9. 25Y2/2 暗灰色土 粘質土、砂中砂、黒化物中多量。
10. 25Y2/1 黒色土 粘質土、砂中砂、黒化物中多量。
11. N2/1 黒色土 粘質土、砂中砂、黒化物中多量。
12. 10YR1/1 暗灰色土 粘質土、砂中砂、黒化物中多量。

SD1125-SD1126

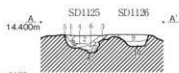

- SD1125・1126
1. 10YR2/1 黒色土 粘質中砂、しまり中砂、やや粘質のある土。
 2. 10YR2/1 黒色土 粘質中砂、しまり中砂、黄色土多く混入する。土砂、砂中多量。
 3. 10YR1/1 黒色土 粘質中砂、しまり中砂、やや粘質のある土。黄色砂中多量。土砂、砂中多量。
 4. 10YR2/1 黒色土 粘質中砂、しまり中砂、黄色砂中多量。土砂、砂中多量。
 5. 10YR1/3 じいい-黒褐色土 粘質土、しまり中砂、黒土。
 6. 10YR5/3 じいい-黒褐色土 粘質土、しまり中砂、黒土。黄色土少量混入する。
 7. 10YR2/1 黒色土 粘質中砂、しまり中砂、粘質の強い土。黄色砂少量混入する。
 8. 10YR2/2 暗褐色土 粘質中砂、しまり中砂、黄色土混入する。
 9. 10YR2/1 黒色土 粘質土、砂中砂、黒化物中多量。赤味が強い。
 10. 10YR2/1 黒色土 粘質中砂、しまり中砂、黒土上アゾット少量混入する。土砂、砂中多量。

第68図 SI25東側土坑群実測図1 (縮尺1/50)



方位N61°Wを測る。中央付近から弥生時代後期の甕形土器が完形に近い状態で、口を斜め上にした状態で横たわっていた。

SK5206(第69図) C96区に位置する。SI25の外周土坑になるか微妙な位置にある。SD1062の南東に平行しているが、これに連なる土坑は存在しない。長さ約3.9m、幅約1.2m、深さ約0.2m、方位N53°Eを測る。断面は浅皿状で、遺物は南側に破片が散る程度である。

SD1062(第69図) B・C96・97区に位置する。僅かに弧を描く溝状土坑である。長さ約5.1m、幅0.8～1m、深さ約0.24mである。断面は浅皿状で、自然堆積である。南西壁際で、弥生時代後期の高坏が、完形に近い状態で口を東に向けて横たわっていた。

SK5195(第69図) C96・97区に位置する。隅丸方形で、一辺は約0.96m、深さ約0.05mを測る。中央に大礫1個と小礫数個が置かれ、西側の肩部には、ほぼ1個体分の弥生時代後期の長頸壺がバラバラになった状態で集積していた。

玉材片集積(第69図) A95区のⅡB層で、管玉の素材となる緑色凝灰岩片が11点まとまって出土している。最大は約3cm大で、大半は荒削した1～2cm大の剥片である。

B. その他の土坑等

SD1085(第70図) C105・106区に位置し、東はSI26に切られる。長楕円形の溝状土坑で、残存長約4.5m、幅1～1.4m、深さ約0.7m、方位N68°Wを測る。断面はV字状で、上層から綺麗なレンズ状堆積をする。遺物は比較的多く、弥生時代後期の土器片が埋土中に含まれていた。

SD1186・1191(第70図) C・D105～107区で、東のSI26と北のSI32に挟まれた位置にある。SD1086は、SD1085に北東側を切れ、SD1091を切って北西に延び、南はSI26に切れ、調査区外に延びる。幅は3m前後と考えられ、深さは約0.4mを測る。SD1191は、SD1186に直交する形で重なり、南は調査区外に延びる。南に向かって幅は広がり、深さはSD1186よりやや浅く約0.3mを測る。遺物はSD1186の南壁際に沿って弥生時代後期の土器片が多く出土しているが、SD1191では少ない。


SK5202・5205(第71図) A95区に位置する。SK5292がSK5205を切る形で南北に連結している。SK5202は、楕円形で、約1.3m×1m、深さ約0.3m、方位N11°Eを測る。断面は浅皿状で、自然堆積である。掘り込みは、SK5205の埋土中で止まる。埋土中から多くの弥生時代後期の土器片が出土し、南側底部近くには、20cm大の礫が見られた。

SK5205は推定で約1.65m×0.7m、深さ約0.3m、方位N5°Wを測る。断面は箱形で、埋土は自然堆積である。遺物は少ないが、南で20cm大の礫が見られた。


SK5203(第71図) A95区に位置する。円形で約2m×1.8m、深さ0.35m、方位N85°Wを測る。断面はU字状で、埋土は自然堆積である。遺物は東壁際に弥生時代後期の土器片がやや多く出土している。

SK5231(第71図) A92区に位置する。西側はSK5230を切る。楕円形で、約1.9m×0.8m、深さ約0.35m、方位N41°Wを測る。断面は掘り鉢状で、埋土はブロック堆積である。礫が多く見られるが、遺物は弥生時代後期の土器片が少量あるのみである。墓塚の可能性がある。


SK5232(第71図) A92・93区に位置する。北は調査区外で全形は不明である。小判形と考えられ、残存長は約1.38m、幅約1.1m、深さ約4.6m、方位N10°Wを測る。断面は掘り鉢状で、埋土は下層ではブロック堆積、上層は自然堆積と考えられる。底面に20cm大の礫が3個と小礫が数個見られた。遺物は少ない。

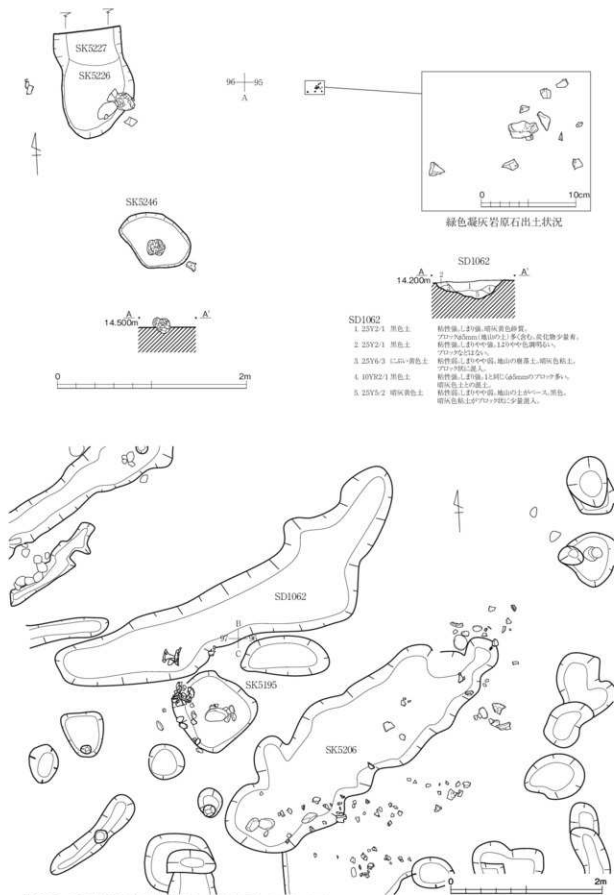


第69図 SI25東側土坑群実測図2 (縮尺1/50・1/40・1/4)

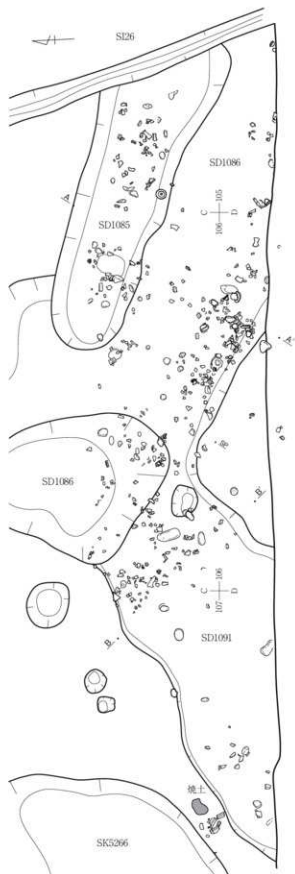

第70図 SD1086・SD1091遺物出土状況図(縮尺1/50)

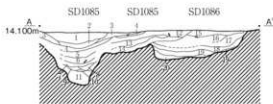


- SD1086**
- | | | |
|--------------|------|--|
| 1. 10YR2-2 | 黒褐色土 | 粘質泥、しまり強。黄土を ϕ 200mm径のブロックで多く含む。炭化物少量含む。 |
| 2. 2.5YR3-2 | 黒褐色土 | 粘質泥。しまり中強。黄土少量。炭化物中少量含む。鏡上表面。(17層) |
| 3. 10YR2-2 | 黒褐色土 | 粘質泥。しまり中強。 |
| 4. 5YR17-1 | 黒色土 | 粘質の中強。しまり中強。 |
| 5. 10YR2-1 | 黒色土 | 炭化物。上層に炭化物多く。全体に土塊状。粘質の中強。しまり中強。黄土ブロック状にやや多く含む。鏡下層にとても多く炭化物層が入る。 |
| 6. 10YR2-1 | 黒色土 | 粘質の中強。しまり中強。5.2よりも粘質の中強く。炭化物中少量含む。鏡下層にとても多く炭化物層が入る。 |
| 7. 2.5YR17-1 | 黒色土 | 粘質の中強。しまり中強。 |
| 8. 2.5YR17-1 | 黒色土 | 黄土ブロック(ϕ 100mm)にやや多く含む。 |
| 9. 10YR17-1 | 黒色土 | 粘質泥。しまり中強。黄土ブロック(ϕ 100mm)多く含む。 |
| 10. 10YR2-2 | 黒褐色土 | 粘質の中強。しまり中強。ブロック。 |
| 11. 10YR17-1 | 黒色土 | 粘質泥。しまり弱。砂質土。 |
| 12. 10YR2-1 | 黒色土 | 粘質の中強。しまり中強。上に硬。黄土に炭化物少量含む。 |
| 13. 10YR2-1 | 黒色土 | 粘質の中強。しまり中強。上に硬。黄土に多く含む。 |
| 14. 10YR2-1 | 黒色土 | 粘質の中強。しまり中強。黄土ブロック状に多く含む。 |
| 15. 10YR2-2 | 黒褐色土 | 粘質の中強。しまり中強。 |
| 16. 10YR2-1 | 黒色土 | 粘質の中強。しまり中強。炭化物少量含む。 |
| 17. 10YR2-1 | 黒色土 | 粘質の中強。しまり中強。黄土少量含む。 |
| 18. 10YR17-1 | 黒色土 | 粘質の中強。しまり中強。黄土ブロック少量。まだら状を呈す。砂より黒色の割合が高い。 |
| 20. 10YR17-1 | 黒色土 | 粘質泥。しまり中強。黄土ブロック少量。まだら状を呈す。砂より黒色の割合が高い。 |

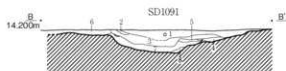

- SD1091**
- | | | |
|-------------|------|--|
| 1. 2.5YR3-1 | 黒褐色土 | 粘質泥。しまり強。炭化物。黄土粘土(ϕ 100mm)にやや多く含む。やや砂質。 |
| 2. 2.5YR2-1 | 黒色土 | 粘質の中強。しまり中強。炭化物少量含む。 |
| 3. 2.5YR2-1 | 黒色土 | 粘質の中強。しまり中強。 |
| 4. 10YR2-1 | 黒色土 | 粘質泥。しまり中強。黄土粘土(ϕ 100mm)にやや多く含む。黄土粘土少量含む。鏡上7の小白陶器層入る。 |
| 5. 10YR2-1 | 黒色土 | 粘質の中強。しまり中強。炭化物。黄土ブロック状を含む(半円を占める)。 |
| 6. 2.5YR2-1 | 黒色土 | 粘質泥。しまり中強。 |
| 7. 10YR2-1 | 黒色土 | 粘質の中強。しまり強。炭化物少量。黄土にやや多く含む。 |
| 8. 10YR2-1 | 黒色土 | 粘質の中強。しまり中強。黄土ブロック状にやや多く含む。 |




SK5202

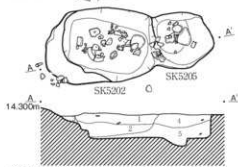


- SK5202
- 1. 25Y2-1 黒色土 粘質土、しまり中強、炭化物abum量のフワク少量、黄褐色土粒や中多量混入。
 - 2. 25Y2-0 黒色土 粘質土、しまり強。
 - 3. 10YR2-1 黒色土 粘質土、しまり中強、堆積物の波状混入。
 - 4. 25Y2-1 黒色土 粘質土、しまり中強、炭化物や中多量フワクが中多量混入。
 - 5. 30.5-0 黒色土 粘質土、しまり強、炭化物少量、黄褐色土、abum量のフワクやや多い。

SK5203

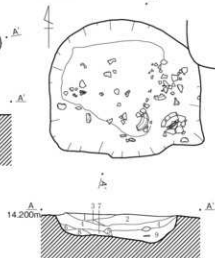


- SK5203
- 1. 10YR12-1 黒色土 粘質中強、しまり強、黄色粘質土フワク中に含む。
 - 2. 10YR2-1 黒色土 粘質中強、しまり強、黄色粘質土フワク中に含む。
 - 3. 10YR2-0 暗褐色土 粘質中強、しまり強、黄褐色粘質土中に含む。
 - 4. 25Y2-1 黒色土 粘質中強、しまり強。
 - 5. 10YR2-1 黒色土 粘質中強、しまり強、白色粘質土、石灰に含む。
 - 6. 10YR2-1 黒色土 粘質中強、しまり強。
 - 7. 10YR2-1 黒色土 粘質中強、しまり強、粘着質土中に含む。
 - 8. 10YR2-1 黒色土 粘質中強、しまり強、黄色粘質土多量に混入。
 - 9. 10YR12-1 黒色土 粘質中強、しまり強。

SK5231

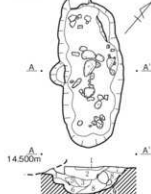

- SK5231
- 1. 25Y3-4 黄褐色土 粘質土、しまり中弱、粘着質土中に含む。
 - 2. 25YR2-1 黄褐色土 粘質中強、しまり中強、炭化物少量に含む。
 - 3. 25YR2-1 黄褐色土 粘質中強、しまり中強、黄褐色土フワク少量混入。
 - 4. 25Y3-4 黄褐色土 粘質土、しまり中弱、粘着質土中に含む。
 - 5. 25YR2-1 黄褐色土 粘質土、しまり中強、粘着質土中に含む。
 - 6. 10YR2-1 黄褐色土 粘質中強、しまり中強、黄褐色土フワクが中心の多量混入に粘着質、炭化物少量に含む。
 - 7. 25Y3-4 黄褐色土 粘質土、しまり中弱、粘着質土中に含む。
 - 8. 10YR2-1 黒色土 粘質土、しまり中強、炭化物や中多量混入。
 - 9. 10YR2-1 黒色土 粘質土、しまり中強、炭化物や中多量混入に粘着質。

SK5232

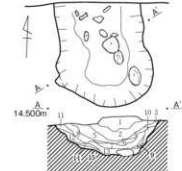

- SK5232
- 1. 25Y3-5 黄褐色土 粘質土、しまり中強、粘着土、炭化物少量含む。
 - 2. 25Y3-4 黄褐色土 粘質土、しまり中強、粘着土。
 - 3. 10YR2-1 黄褐色土 粘質土、しまり中強、堆積物の波状混入。
 - 4. 25Y3-4 黄褐色土 粘質土、しまり中強、粘着土。
 - 5. 25Y3-4 黄褐色土 粘質土、しまり中強、炭化物少量含む。
 - 6. 25YR2-1 黄褐色土 粘質中強、しまり中強、20分厚フワクが少量含む。
 - 7. 10YR2-1 黒色土 粘質土、しまり強、炭化物や中多量混入。
 - 8. 25YR2-1 黄褐色土 粘質土、しまり強、黄色粘質土フワク中に含む。
 - 9. 10YR2-1 黒色土 粘質土、しまり強。
 - 10. 10YR2-1 黄褐色土 粘質中強、しまり強、堆積物の土が多量に混入。
 - 11. 10YR2-1 黄褐色土 粘質中強、しまり強、10分厚。
 - 12. 25Y3-4 黄褐色土 粘質土、しまり中強、粘着土、炭化物少量含む。

SK5243



SK5242




SK5233




- SK5233
- 1. 25Y3-5 黄褐色土 粘質土、しまり中強、粘着土、炭化物少量含む。
 - 2. 25Y3-4 黄褐色土 粘質土、しまり中強、粘着土。
 - 3. 10YR2-1 黄褐色土 粘質土、しまり中強、堆積物の波状混入。
 - 4. 25Y3-4 黄褐色土 粘質土、しまり中強、粘着土。
 - 5. 25Y3-4 黄褐色土 粘質土、しまり中強、炭化物少量含む。
 - 6. 25YR2-1 黄褐色土 粘質中強、しまり中強、20分厚フワクが少量含む。
 - 7. 10YR2-1 黒色土 粘質土、しまり強、炭化物や中多量混入。
 - 8. 25YR2-1 黄褐色土 粘質土、しまり強、黄色粘質土フワク中に含む。
 - 9. 10YR2-1 黒色土 粘質土、しまり強。
 - 10. 10YR2-1 黄褐色土 粘質中強、しまり強、堆積物の土が多量に混入。
 - 11. 10YR2-1 黄褐色土 粘質中強、しまり強、10分厚。
 - 12. 25Y3-4 黄褐色土 粘質土、しまり中強、粘着土、炭化物少量含む。

SK5189

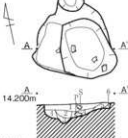

- SK5189
- 1. 10YR2-1 黄褐色土 粘質強、しまり強、石灰を含む粘質土。
 - 2. 10YR17-1 黒色土 粘質土、しまり強、炭化物少量を含む。
 - 3. 10YR2-1 黄褐色土 粘質中強、しまり強、炭化物少量を含む。
 - 4. 10YR2-1 黒色土 粘質中弱、しまり強、土層中に石灰を含む。
 - 5. 10YR2-1 黄褐色土 粘質土、しまり強、全体に粘着質土。
 - 6. 10YR2-1 黄褐色土 粘質中強、しまり中強。

SK5235

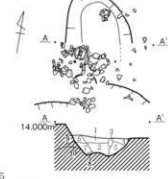

- SK5235
- 1. 10YR2-1 黒色土 粘質土、しまり強、粘着質土。
 - 2. 10YR17-1 黒色土 粘質土、しまり強、石灰土。
 - 3. 25Y3-6 黄褐色土 粘質土、しまり中強、炭化物少量を含む。
 - 4. 10YR2-1 黄褐色土 粘質中強、しまり中強、炭化物少量を含む。
 - 5. 10YR16-1 暗褐色土 粘質土、しまり中強、炭化物少量を含む。
 - 6. 10YR2-1 黒色土 粘質中強、しまり強、炭化物少量を含む。
 - 7. 25Y3-4 黄褐色土 粘質土、しまり中強、炭化物少量を含む。
 - 8. 10YR2-1 黄褐色土 粘質中強、しまり中強、粘着質土。
 - 9. 25Y3-3 黄褐色土 粘質土、しまり中強、炭化物少量を含む。
 - 10. 25Y3-1 黄褐色土 粘質中強、しまり中強。

第71図 中地区土坑実測図1 (縮尺1/50)

SK5242・5243（第71図） B93区に位置する。浅い土坑SK5242を切ってSK5243が掘られている。SK5242は不整形な土坑で、約1.6m×1.1m、深さ約0.1m、方位N73° Eを測る。中央付近に炭化材が見られ、遺物は破片だが全体に多く出土した。

SK5243は、隅丸方形で、約1.1m×0.64m、深さ約0.2m、方位N66° Eを測る。断面は箱形で、中央南西側から、有段口縁鉢のほぼ1個体が潰れた状態で出土した。

SK5235（第71図） A91区、川4の西岸際に位置する。南は、川4の岸にかかる。楕円形と考えられ、約1.25m×0.85m、深さ約0.2m、方位N12° Wを測る。断面は掘り鉢状で、埋土はブロック堆積で、南の上層面には弥生時代後期土器の集積が見られた。

SD1068（第72図） C98区に位置する。溝状の土坑で、南側が狭くなる。約2.65m×1.1m、深さ約0.3m、方位N5° Eを測る。断面はV字状で、埋土は綺麗な竊状堆積である。遺物は全体で弥生時代後期土器が出土し、中央西壁際には20cm大の礫が見られた。

SK5263（第72図） C・D101区に位置する。小判形で、約0.9m×0.56m、深さ0.16m、方位N26° Wを測る。断面は浅皿状で、埋土は自然堆積である。遺物は主として上層から、弥生時代後期土器の破片が出土している。

SK5250（第72図） C・D100区に位置する。SK5251を切り、南半分は調査区外である。楕円形と考えられ、推定長1.8m、幅約1.05m、深さ0.46m、方位N51° Wを測る。断面は掘り鉢状で、埋土は竊状堆積だが、下層にはブロック土が見られ、埋め戻した可能性がある。遺物量は少ない。

SK5251（第72図） SK5250に南を切られる。円形と考えられ、直径約1.1m、深さ0.35m、方位N40° Eを測る。断面はU字状で埋土は竊状堆積である。遺物は少量弥生時代後期土器片が出土した。

SK5252（第72図） C100区に位置し、西でSK5253を不整形な円形で、直径約1.55m、深さ0.44mを測る。断面は掘り鉢状を呈し、埋土はブロック堆積が見られ、全体に弥生時代後期土器片が多く含まれていた。


SK5266（第72図） C107・108区に位置する。楕円形で、約4m×2.3m、深さ約0.48m、方位N55° Eを測る。断面は箱形で、埋土は下層でブロック堆積、上層で竊状堆積となる。遺物は南東側を中心に多量に出土し、25cm大の礫も含まれていた。弥生時代後期土器の破片が中心で、器形を残すようなものはない。

SK5282（第73図） B・C107区に位置する。崩れた隅丸方形で、約2.1m×1.9m、深さ約5.6m、方位N63° Eを測る。断面はボウル状で、埋土は竊状堆積となる。遺物は中央付近多く出土しているが、弥生時代後期土器の破片が大半である。


SK5361（第73図） B・C109・110区に位置する。北側にピットを持つ楕円形で、約2.3m×1.1m、深さ0.2～0.3m、方位N40° Wを測る。断面は浅皿状で、北側ピットは掘り鉢状を呈する。埋土は自然堆積で、北側ピット内も同時に埋まっている。遺物は北側ピットで、弥生時代後期の有段口縁鉢や高坏脚などがみられた。

SK5308・5309（第73図） B・C109区のSK5361に位置し、SK5361に隣接する。2基で茄子形となるが、SK5309をSK5308が切るように重なっている。全体で約2.98m×1.4m、深さ0.25～0.4m、方位N8° Wを測る。断面は浅皿状で、SK5308の方がやや深い。堆積状況から、SK5308はSK5309の一部を掘り返したのと考えられる。遺物はSK5309側に多く、礫も数点混じる。弥生時代後期だが破片が大半である。

SK5303・SK5398（第74図） B・C100・101区に位置する。楕円形の2基の土坑が幅0.3～0.4mの溝

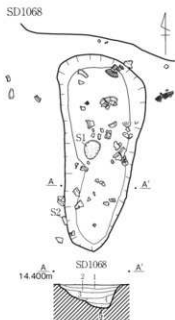



- SD1068
1. 10YR2/2 黒褐色土 粘りや中硬土、粘質土多量含む。
 2. 10YR2/1 黒色土 粘りや中硬土、粘質土少量含む。
 3. 10YR2/2 黒褐色土 粘り強、土の硬、弾力がある土。
 4. 10YR2/1 黒褐色土 粘り強、土の硬、黄色土質土上フロック含む。
 5. 10YR2/1 黒色土 粘りや中硬土、粘質土。

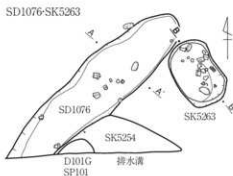


- SD1076
1. 10YR2/1 黒色土 粘りや中硬土、粘質土。
 2. 10YR1/4 黒色土 粘りや中硬土、粘質土。
 3. 10YR2/1 黒褐色土 粘りや中硬土、粘質土、黄色土質土上フロック多量含む。炭化植物含む。
 4. 10YR1/1 黒褐色土 粘りや中硬土、粘質土、黄色土質土上フロック含む。炭化植物少量含む。
 5. 10YR2/2 黒褐色土 粘りや中硬土、粘質土、黄色土質土少量含む。
 6. 10YR2/2 黒褐色土 粘り強、土の硬。
 7. 10YR1/2 黒色土 粘りや中硬土、粘質土、炭化植物少量含む。
 8. 10YR2/1 黒褐色土 粘りや中硬土、粘質土、黄色土質土上フロック多量を含む。炭化植物上フロック含む。

- SK5254
1. 10YR2/1 黒褐色土 粘りや中硬土、粘質土、炭化植物少量含む。
 2. 10YR2/2 黒褐色土 粘りや中硬土、粘質土、炭化植物少量含む。
 3. 2.5Y3/2 暗キツブ褐色土 粘りや中硬土、粘質土、黄色土質土上フロック多量含む。


SK5250-5251-5252-5253

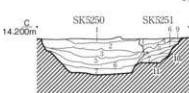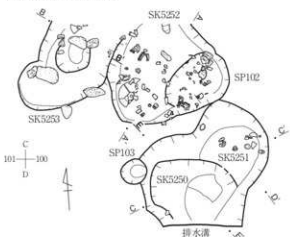



- SK5251
1. 10YR2/2 黒褐色土 粘り強、土の硬、黄褐色土質土多量含む。
 2. 10YR2/2 灰黒褐色土 粘り強、土の硬、黒色土上フロック(大)混入。
 3. 10YR2/1 黒褐色土 粘り強、土の硬。
 4. 10YR2/1 黒褐色土 粘り強、土の硬。
 5. 10YR1/1 暗灰色土 粘り強、土の硬、炭分少量混入、炭塊混入。
 6. 10YR2/1 黒色土 粘り強、土の硬、炭分少量混入、炭塊混入。
 7. 10YR2/1 黒色土 粘り強、土の硬、灰白色土に少量混入、炭分少量混入。
 8. 2.5Y 4 黒色土 粘り強、土の硬、黄褐色土質土上フロック多量含む。
 9. 7.5YR2/6 灰褐色土 粘り強、土の硬、土の硬、炭分少量混入、炭塊混入。
 10. 10YR2/2 黒褐色土 粘り強、土の硬、土の硬、炭分少量混入、炭塊混入。
 11. 10YR2/2 黒褐色土 粘り強、土の硬、土の硬、炭分少量混入、炭塊混入、炭化植物上フロック多量混入。

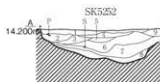

- SK5252
1. 10YR2/2 黒褐色土 粘りや中硬土、粘質土。
 2. 10YR1/7 黒色土 粘りや中硬土、粘質土、黄色土質土上フロック含む。
 3. 10YR2/1 黒色土 粘りや中硬土、粘質土。
 4. 10YR2/1 黒褐色土 粘り強、土の硬、キツツキ、土上炭化植物少量含む。
 5. 10YR2/1 黒褐色土 粘りや中硬土、粘質土。
 6. 10YR1/1 黒色土 粘りや中硬土、粘質土、炭化植物上フロック含む。
 7. 10YR2/1 黒褐色土 粘りや中硬土、粘質土、黄色土質土上フロック含む。
 8. 10YR1/7 黒色土 粘りや中硬土、粘質土、炭化植物上フロック含む。
 9. 2.5Y2/1 黒色土 粘りや中硬土、粘質土、炭化植物少量含む。

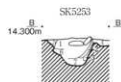

- SK5253
1. 7.5YR2/2 黒褐色土 粘り強、土の硬、炭化植物少量含む。
 2. 7.5YR2/1 黒色土 粘りや中硬土、粘質土、黄褐色土質土上フロック混入。
 3. 7.5YR2/1 黒色土 粘りや中硬土、粘質土、黄褐色土質土上フロック混入。
 4. 7.5YR2/1 黒褐色土 粘り強、土の硬。
 5. 7.5YR2/1 黒色土 粘りや中硬土、粘質土。
 6. 7.5YR2/2 黒褐色土 粘り強、土の硬、炭分少量混入、炭塊混入。
 7. 10YR1/4 黒褐色土 粘り強、土の硬、炭分少量混入、炭塊混入。

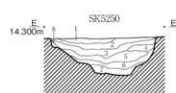
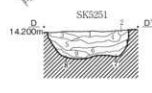


- SK5250
1. 7.5Y3/1 黒褐色土 粘り強、土の硬、炭化植物少量含む。
 2. 10YR1/1 暗灰色土 粘り強、土の硬、炭化植物少量含む。
 3. 2.5Y4/1 黄灰色土 粘り強、土の硬、炭化植物少量含む、炭化植物上フロック多量含む。
 4. 2.5Y3/1 黄灰色土 粘り強、土の硬、炭化植物少量含む、炭化植物上フロック多量含む。
 5. 2.5Y3/1 黒褐色土 粘り強、土の硬、炭化植物少量含む、炭化植物上フロック多量含む。
 6. 10YR1/1 暗灰色土 粘り強、土の硬、炭化植物少量含む、炭化植物上フロック多量含む。
 7. 2.5Y3/2 灰黄色土 粘り強、土の硬、炭化植物少量含む、炭化植物上フロック多量含む。
 8. 10YR1/1 暗灰色土 粘り強、土の硬、炭化植物少量含む、炭化植物上フロック多量含む。




第72図 中地区土坑実測図2 (縮尺1/50)

SK5266-SK5282

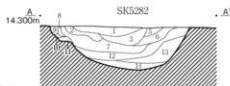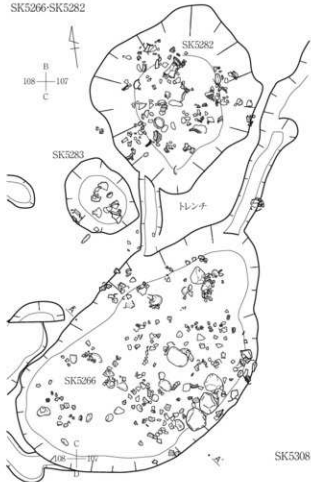


- SK5282
- | | |
|--------------------|------------------------------|
| 1. 10YR2-3 黒褐色土 | 粘質や中質、しまりや中質。 |
| 2. 10YR2-3 黒褐色土 | 粘質や中質、しまりや中質。 |
| 3. 10YR3-2 黒褐色土 | 粘質や中質、しまりや中質。 |
| 4. | 全体に黄褐色の粘質が混入する。 |
| 5. 10YR2-2 黒褐色土 | 粘質や中質、しまりや中質。 |
| 6. 10YR2-2 黒褐色土 | 粘質や中質、しまりや中質。結合・炭化物含む、上部片断。 |
| 7. 10YR2-1 黒色土 | 粘質や中質、しまりや中質。 |
| 8. 10YR2-2 黒褐色土 | 粘質や中質、しまりや中質。 |
| 9. 10YR2-3 黒褐色土 | 粘質や中質、しまりや中質。 |
| 10. 10YR3-3 暗褐色土 | 粘質や中質、しまりや中質。 |
| 11. 10YR2-3 暗褐色土 | 粘質や中質、しまりや中質。黄色粘質が中層に多少混入する。 |
| 12. 10YR2-3 暗褐色土 | 粘質や中質、しまりや中質。全体に炭化物を含む。 |
| 13. 10YR12-1 黒色土 | 粘質。しまり強。粘質土層。粘質に炭化物多量を含む。 |
| 14. 10YR3-3 濃い黄褐色土 | 粘質。しまりや中質。粘土。 |

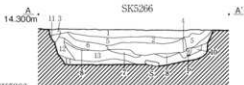


- SK5266
- | | |
|-------------------|-------------------------|
| 1. 2.5YR2-3 暗褐色土 | 粘質。しまりや中質。中層に多い。 |
| 2. 2.5YR4-2 褐色土 | 粘質や中質。しまり強。 |
| 3. 2.5YR2-2 暗褐色土 | 粘質。しまりや中質。黄色粘質が混入している。 |
| 4. 2.5YR2-2 暗褐色土 | 粘質や中質。しまりや中質。粘質が混入している。 |
| 5. 10YR2-2 暗褐色土 | 粘質や中質。しまり強。黄色土に多少混入。 |
| 6. 5YR3-1 暗褐色土 | 上部強。粘質や中質。黄色土に多少混入。 |
| 7. 10YR2-1 黒色土 | 粘質や中質。上部強。粘質が混入している。 |
| 8. 5YR3-1 暗褐色土 | 上部強。粘質。粘質土層。炭化物多量を含む。 |
| 9. 2.5YR2-2 暗褐色土 | 粘質。上部強。粘質土層。炭化物多量を含む。 |
| 10. 2.5YR17-1 赤色土 | 粘質。上部強。粘質土層。炭化物多量を含む。 |
| 11. 2.5YR4-2 赤褐色土 | 粘質。上部強。粘質土層。粘土層上部に多少混入。 |
| 12. 10YR2-2 暗褐色土 | 粘質。上部強。黄色粘質が混入している。 |
| 13. 2.5YR3-2 暗褐色土 | 粘質や中質。上部強。炭化物多量を含む。 |
| 14. 2.5YR2-1 黒色土 | 粘質。上部強。黄色土に多少混入。 |

SK5308-SK5309

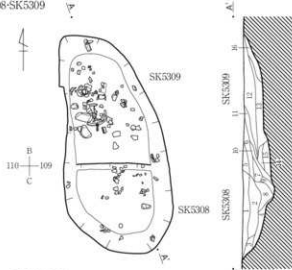

- SK5308・5309
- | | |
|--------------------|------------------------------|
| 1. 10YR2-2 暗褐色土 | 粘質や中質、しまりや中質。 |
| 2. 10YR3-1 暗褐色土 | 粘質や中質、しまりや中質。 |
| 3. 10YR2-2 暗褐色土 | 全体に炭化物多量を含む。 |
| 4. 10YR3-1 暗褐色土 | 粘質や中質、しまりや中質。 |
| 5. 10YR2-1 暗褐色土 | 粘質や中質、しまりや中質。一部炭化物が多少混入している。 |
| 6. 10YR3-1 暗褐色土 | 粘質や中質、しまりや中質。 |
| 7. 10YR2-1 暗褐色土 | 粘質や中質、しまりや中質。 |
| 8. 10YR2-2 暗褐色土 | 粘質。しまりや中質。粘質に炭化物多量を含む。 |
| 9. 10YR17-1 赤色土 | 粘質。しまり強。上部片断。 |
| 10. 10YR2-2 暗褐色土 | 粘質や中質、しまりや中質。 |
| 11. 10YR3-2 暗褐色土 | 粘質や中質、しまりや中質。一部炭化物、混入含む。 |
| 12. 10YR2-2 暗褐色土 | 粘質。しまりや中質。上部多量に含む。 |
| 13. 10YR2-2 暗褐色土 | 粘質や中質、しまりや中質。上部の上部に含む。 |
| 14. 10YR2-1 黒色土 | 粘質や中質、しまりや中質。粘土の炭化物を含む。 |
| 15. 10YR3-3 濃い黄褐色土 | 粘質。しまり強。粘土。 |
| 16. 10YR2-1 赤色土 | 粘質。しまりや中質。粘土の炭化物多量を含む。 |
| 17. 10YR2-2 暗褐色土 | 粘質や中質、しまりや中質。 |
| 18. 10YR2-1 黒色土 | 粘質や中質、しまり強。粘質土層。黄色粘土少量を含む。 |

SK5361

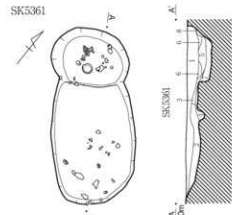

- SK5361
- | | |
|-----------------|-----------------------------|
| 1. 10YR2-2 暗褐色土 | 粘質や中質、しまりや中質。 |
| 2. 10YR2-1 黒色土 | 全体に炭化物・鉄分含む。上部片断多量含む。 |
| 3. 10YR2-2 暗褐色土 | 粘質。しまりや中質。粘質土層。炭化物・上部片断を含む。 |
| 4. 10YR2-1 黒色土 | 粘質。しまりや中質。 |
| 5. 10YR2-1 黒色土 | 粘質。しまり強。粘質土層。 |
| 6. 10YR2-2 暗褐色土 | 粘質や中質、しまりや中質。 |
| 7. 2.5Y-1 暗褐色土 | 全体に炭化物粘土が多少混入している。 |
| 8. 10YR3-3 暗褐色土 | 粘質や中質、しまりや中質。粘質土層。 |

第73図 中地区土坑実測図3 (縮尺1/50)

で連結している。SK5303は約1.6m×1m、深さ約0.38m、方位N0°を測り、SK5298は約1.42m×0.95m、深さ約3.6m、方位N85°Eを測る。2基とも断面はボウル状で、埋土はブロック堆積である。遺物はほとんど出土していない。

SK5315 (第74図) A・B118区に位置する。楕円形で、約2.42m×0.98m、深さ約0.3m、方位N34°Wを測る。断面は掘り鉢状で竊状堆積をしていた。礫が中央やや北にあった以外、遺物は少ない。

SK5313 (第74図) B117に位置する。楕円形で、約1.94m×1m、深さ約0.22m、方位N80°Eを測る。断面は浅皿状で底面は平坦である。遺物は少ない。

SK5267 (第74図) A107区に位置する。楕円形で、約1.46m×0.84m、深さ約0.45m、方位N85°Eを測る。僅かに二段掘り状になり、底部は平坦である。東側上面に30cm大の礫が置かれていた。遺物は少ない。

SK5314 (第74図) B116区に位置する。壘形土器が口を合わせた状態で出土している。同一個体を縦に半分にし、内面を下にした状態で口縁部を合わせていた。その内部には肉眼で確認できる遺物等は無かった。掘り方は、平面は小判形で、約1.2m×1.06m、深さ約0.45m、方位N40°Wを測る。断面は箱形である。

SK5326 (第75図) A113区に位置する。S135外周土坑列SD1113・SK5330を切る形で構築されている。崩れてはいるが小判形と考えられ、約2.5m×1.26m、深さ約0.8m、方位N19°Wを測る。断面は、下層は箱形で、上層は浅皿状に開く僅かに二段掘り状になる。底面近くには、板状や棒状のも木製品が出土した。また、礫が多く入っており、中央から南にかけて、下層から出土している。土器は弥生時代後期のもので、中央から北にかけて多く出土している。

SK5383 (第75図) B115区に位置する。不整な楕円形で、約1.06m×0.75m、深さ約0.25m、方位N52°Eを測る。南西はB115SP101に切られる。断面は箱形状になり、下層から弥生時代後期時がまともに出て出土している。

SK5386 (第75図) B115区に位置する。東はSK5393を切る。楕円形で、約2m×1.34m、深さ0.2mで、方位N82°Eを測る。断面は箱状で、東に向かって僅かに下がる。北壁際に弥生時代後期土器片が集積しており、南に弧を描くように破片が続いていた。

SK5393 (第75図) B115区に位置する。SK5386と連続する。楕円形で、約1.5m×1.08m、深さ約0.12m、方位N45°Eを測る。断面は浅皿状で、遺物は少ない。

SK5319 (第75図) B119・120区に位置する。楕円形で、約2m×0.9m、深さ約0.38m、方位N63°Eを測る。断面は箱状で、埋土下層はブロック堆積が見られる。遺物は少ない。

SK5320 (第75図) B119・120区に位置する。楕円形で、約2.26m×1.34m、深さ約0.58m、方位N4°Eを測る。断面は、長軸は掘り鉢状で短軸は箱状である。埋土は竊状堆積だが、ブロック的なものも見られる。遺物は少ない。

SK5351 (第76図) B105区に位置する。隅丸方形で、約2.6m×1.35m、深さ約0.18m、方位N39°Eを測る。断面は箱状で、埋土は竊状である。南側の底面に20～30cm大の礫が6点と、小礫が数点まともであった。中央やや北よりでは、弥生時代後期土器片が少量だが集まった状態で出土した。

SK5336 (第76図) A105区に位置する。楕円形、約2.8m×2.06m、深さ約0.5m、方位N88°Wを測る。断面は、長軸方向はU字状で、短軸方向は浅皿状を呈する。中央やや西側は少し高まりがあり底部はメガネ状になる。遺物は中層から下層に掛けて多量に出土し、特に東から流れ込んだような状況を

呈していた。堆積状況も東から流れ込んだような状況にみえることから、東側から廃棄が行われた結果と考える。弥生時代後期土器の他、礫も含まれていた。

SK5337 (第76図) B103区に位置する。隅丸方形状で、約1.55m×1.3m、深さ約0.5m、方位N34°Eを測る。断面はU字状で、埋土下層は交互堆積だが上層は綺麗な竊状堆積をする。遺物は下層から弥生時代後期土器の破片が、やや多く出土した。東側に直径約0.5mのピットが接する。

SK5342 (第76図) B103・104区に位置する。長丸形で、約1.9m×1.5m、深さ約0.3m、方位N57°Wを測る。断面は浅皿状で、遺物は下層中央付近にややまとまって出土している。

南西側に直径約0.5mのピットがあり、SK5337と極めて似た状況である。両ピット共に深さ約0.4mで、ピット間の距離は約3.2mを測る。

SK5355 (第76図) A99・100区に位置する。楕円形で、約1.82m×1.15m、深さ約2.4m、方位N30°Wを測る。断面はU字状で、埋土は自然堆積を示していた。礫が下層に多く含まれ、最大は長さ約35cmで北東側から出土している。遺物は少量の弥生時代後期土器片が散在していた。

SD1121 (第77図) A105・106に位置する。溝状の土坑で、長さ約2.5m、幅約0.4~0.5mの溝が中央に延び、長さ約3m、幅約1.3mの不整形な土坑が周りを囲む。深さは0.4m、方位はN10°Eを測る。断面はV字状で、中央溝内に遺物は集中する。礫が多く、土器と混在した状態であった。

SD1120 (第77図) A103に位置する。三日月状に曲がった溝状土坑で、長さ約3.8m、幅は最大で約1.2m、深さ約0.32mを測る。断面は浅皿状で、遺物は弥生時代後期土器の破片が中央やや南から主として出土している。

SD1117 (第77図) A102・103区に位置する。長さ約3.85m、幅約6.4mの直線的な溝状土坑である。遺物は、破片で弥生時代後期土器が出土している。

SK5357 (第77図) B102区に位置する。小判形で、約1.12m×0.8m、深さ0.35m、方位N70°Eを測る。断面はU字状で、埋土は自然堆積と考えられる。下層には炭化物を多く含む。

SK5350 (第77図) C103区に位置する。南はSK5349と切り合い、北東はSD1122と接する。楕円形で、約2.38m×1m、深さ約0.55m、方位N28°Wを測る。断面は短軸が箱状で、長軸では下層が箱状で、上層は緩やかに立ち上がる。遺物は少ないが、構造から墓壇の可能性が高い。

SK5312 (第78図) B・C109に位置する。SK5310・SK5311と切り合い、結果的に溝状になる。楕円形で、約3.1m×1.3m、深さ0.42m、方位N3°Wを測る。断面はU字状で、埋土は下層にブロック堆積が見られる。遺物は弥生時代後期土器片が少量散在する程度であった。


SK5366 (第78図) A・B107区に位置する。小判形で、約1.45m×0.92m、深さ約0.3m、方位N35°Eを測る。遺物は下層で少量の弥生時代後期土器片と礫が出土したに止まる。

SK5367 (第78図) A107区でSK5366の東に位置する。円形で直径約1.1m、深さ約0.3m、方位N30°Wを測る。断面は浅皿状で、埋土には地山土ブロックが入る黒色土が主である。南側の底部には20cm大の礫が集まり、北側には弥生時代後期土器片が少量だがまとまっていた。

SK5368 (第78図) B107区に位置する。隅丸方形土坑が溝状土坑を切っていると考えられる。一辺は約1.3mで、深さ約0.2m、方位N16°Wを測る。断面は浅皿状で、南西側上層から礫と土器がまとまって出土している。


SK5287 (第78図) B107区でSK5268の南東部に位置する。約1.45m×1.35mの円形で、深さ約0.3m、方位N88°Wを測る。断面は皿状で、底面は平坦である。埋土上層は大半が焼土である。西に近接して

SK5351

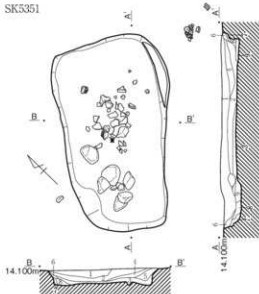


- SK5351
1. 10YR2/2 黒褐色土 粘質中砂、しまり中砂、上部片・炭化物含む。
 2. 10YR2/2 黒褐色土 粘質土、しまり中砂、上部片・炭化物含む。
 3. 10YR2/1 黒色土 粘質中砂、しまり中砂、全体に炭化物及びアロクが混在する。炭化物有り。
 4. 10YR2/2 黒褐色土 粘質中砂、しまり中砂。
 5. 10YR2/2 黒褐色土 粘質中砂、しまり中砂。
 6. 10YR1/2 灰黄褐色土 粘質中砂、しまり中砂、多量に黄色砂粒、アロクが混在する。
 7. 10YR/2 灰黄褐色土 粘質中砂、しまり中砂。
 8. 10YR2/2 黒褐色土 粘質中砂、しまり中砂、全体に炭化物含む。
 9. 10YR2/2 黒褐色土 粘質土、しまり中砂、全体に炭化物・炭片を含む。炭粒上層。
 10. 10YR2/1 黒色土 粘質土、しまり中砂、腐植土層。

SK5336

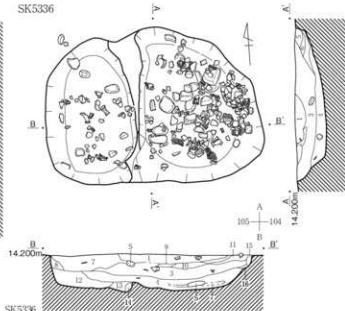


- SK5336
1. 10YR2/2 黒褐色土 粘質土、しまり中砂、炭化物少量含む。
 2. 10YR2/1 黒色土 粘質土、しまり中砂、炭化物少量含む。
 3. 10YR1/2 黒色土 粘質中砂、しまり中砂、砂質土、炭化物少量含む。
 4. 10YR1/2 黒色土 粘質中砂、しまり中砂、砂質土、炭化物少量含む。
 5. 10YR2/2 黒褐色土 粘質土、しまり中砂、炭化物アロク多く混入。炭化物若干。
 6. 10YR2/2 黒褐色土 粘質土、しまり中砂、炭化物アロク多く混入。炭化物若干。
 7. 10YR2/2 黒褐色土 粘質土、しまり中砂、炭化物アロク多く混入。炭化物若干。
 8. 10YR1/2 黒色土 粘質土、しまり中砂、炭化物アロク多く混入。炭化物若干。
 9. 10YR2/2 黒褐色土 粘質土、しまり中砂、炭化物アロク多く混入。炭化物若干。
 10. 10YR2/2 黒褐色土 粘質土、しまり中砂、炭化物アロク多く混入。炭化物若干。
 11. 10YR2/2 黒褐色土 粘質土、しまり中砂、炭化物アロク多く混入。炭化物若干。
 12. 10YR1/2 黒色土 粘質中砂、しまり中砂、炭化物少量含む。
 13. 10YR2/1 黒色土 粘質土、しまり中砂、炭化物少量含む。
 14. 10YR1/2 黒色土 粘質土、しまり中砂、炭化物少量含む。
 15. 10YR2/1 黒色土 粘質中砂、しまり中砂、炭化物少量含む。
 16. 10YR1/2 黒色土 粘質中砂、しまり中砂、炭化物少量含む。
 17. 10YR1/2 黒色土 粘質中砂、しまり中砂、炭化物少量含む。


SK5337-SK5342

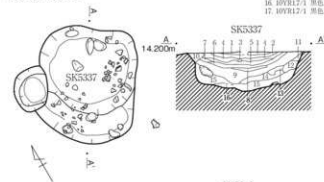

- SK5337
1. 10YR2/2 黒褐色土 粘質土、しまり中砂、炭化物少量含む。
 2. 10YR2/3 黒褐色土 粘質中砂、しまり中砂、炭化物少量含む。
 3. 10YR2/3 黒褐色土 粘質中砂、しまり中砂、炭化物少量含む。
 4. 10YR2/2 黒褐色土 粘質中砂、しまり中砂、炭化物少量含む。
 5. 10YR2/2 黒褐色土 粘質中砂、しまり中砂、炭化物少量含む。
 6. 10YR2/2 黒褐色土 粘質中砂、しまり中砂、炭化物少量含む。
 7. 10YR2/2 黒褐色土 粘質中砂、しまり中砂、炭化物少量含む。
 8. 10YR2/2 黒褐色土 粘質中砂、しまり中砂、炭化物少量含む。
 9. 10YR1/3 濃い黄褐色土 粘質土、しまり中砂、砂質土。
 10. 10YR2/2 黒褐色土 粘質中砂、しまり中砂、炭化物少量含む。
 11. 10YR2/3 黒褐色土 粘質中砂、しまり中砂、炭化物少量含む。
 12. 10YR2/2 黒褐色土 粘質中砂、しまり中砂、炭化物少量含む。
 13. 10YR2/2 黒褐色土 粘質中砂、しまり中砂、炭化物少量含む。
 14. 10YR2/1 黒色土 粘質土、しまり中砂、炭化物少量含む。
 15. 10YR2/1 黒色土 粘質土、しまり中砂、炭化物少量含む。

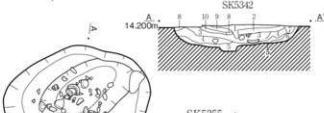


- SK5342
1. 10YR2/1 黒褐色土 粘質土、しまり中砂、炭化物少量含む。VID1層。
 2. 10YR2/4 濃い黄褐色土 粘質中砂、しまり中砂、炭化物少量含む。アロクが混在する。
 3. 10YR2/2 黒褐色土 粘質中砂、しまり中砂、上部片含む。
 4. 10YR1/2 黒色土 粘質中砂、しまり中砂、炭土層。
 5. 10YR2/1 黒色土 粘質中砂、しまり中砂、炭土層。
 6. 10YR2/1 黒色土 粘質中砂、しまり中砂、炭土層。
 7. 10YR2/3 黒褐色土 粘質中砂、しまり中砂、炭土層。
 8. 10YR2/4 濃い黄褐色土 粘質中砂、しまり中砂、炭土層。
 9. 10YR2/3 黒褐色土 粘質中砂、しまり中砂、炭土層。
 10. 10YR2/1 黒色土 粘質中砂、しまり中砂、炭土層。

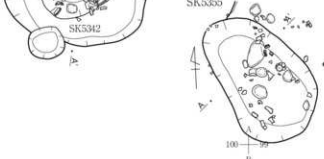



- SK5355
1. 10YR2/2 黒褐色土 粘質土、しまり中砂、炭化物少量含む。
 2. 10YR2/1 黒色土 粘質土、しまり中砂、炭化物少量含む。上部片含む。
 3. 10YR2/1 黒色土 粘質土、しまり中砂、炭化物少量含む。
 4. 10YR2/2 黒褐色土 粘質土、しまり中砂、炭化物少量含む。
 5. 10YR2/2 黒褐色土 粘質中砂、しまり中砂、炭化物アロク少量含む。

第76図 中地区土坑実測図6 (縮尺1/50)

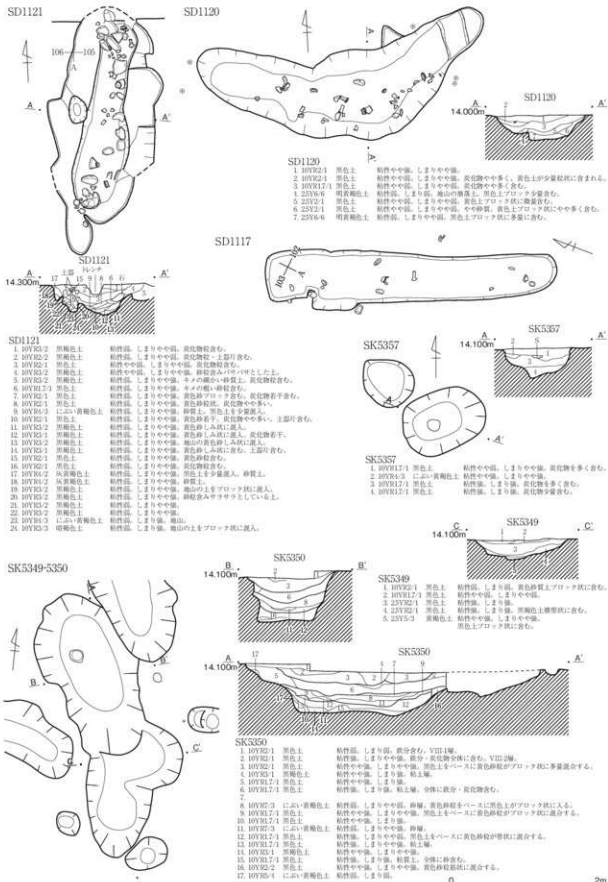

第77図 中地区土坑実測図7(縮尺1/50)

SK5310-SK5312


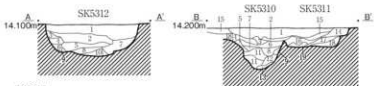
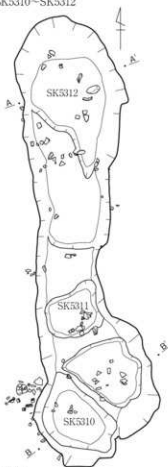


- SK5312**
- | | | |
|------------|---------|--|
| 1. 25V3-1 | 黒褐色土 | 粘質中砂、しまり強。炭化物が少なく含む。 |
| 2. 25V3-1 | 黒褐色土 | 粘質中砂、しまり強。炭化物が少なく含む。 |
| 3. 25V3-1 | 黒褐色土 | 粘質中砂、しまり強。 |
| 4. 25V3-1 | クワア層褐色土 | 粘質中砂、しまり強。地山に多く含む。炭粒(φ1-2mm)もやや多い。 |
| 5. 10V3-2 | 黒色土 | 粘質中砂、しまり強。炭化は多く含む。 |
| 6. 25V3-1 | 黒褐色土 | 粘質中、しまり強。地山に黒色土が降りて混入し露出。 |
| 7. 10V3-1 | 黒色土 | 粘質中砂、しまり強。地山アロツクが多少混入。炭粒(φ1-2mm)がやや多く含まれる。 |
| 8. 25V3-1 | 黒褐色土 | 粘質中、しまり強。地山をまといし、黒色土アロツクが混入する。 |
| 9. 25V3-1 | クワア層褐色土 | 粘質中砂、しまり強。黒色土アロツクをまとい、地山アロツクが混入する。 |
| 10. 25V3-6 | 黒褐色土 | 粘質中、しまり強。地山の砂質土、礫(φ)が中々。 |

- SK5310・5311**
- | | | |
|-------------|------|--------------------------|
| 1. 10V32-3 | 黒褐色土 | 粘質中砂、しまり中強。土器片有。 |
| 2. 10V32-2 | 黒褐色土 | 粘質中砂、しまり中強。 |
| 3. 10V31-1 | 黒褐色土 | 粘質中砂、しまり中強。 |
| 4. 10V32-2 | 黒褐色土 | 粘質中砂、しまり中強。全体に炭化物が豊富を含む。 |
| 5. 10V32-2 | 黒褐色土 | 粘質中砂、しまり中強。全体に炭化物が豊富を含む。 |
| 6. 10V32-2 | 黒褐色土 | 粘質中砂、しまり中強。全体に炭化物が豊富を含む。 |
| 7. 10V32-1 | 黒色土 | 粘質中砂、しまり中強。全体に炭化物が豊富を含む。 |
| 8. 10V32-1 | 黒色土 | 粘質中砂、しまり中強。全体に炭化物が豊富を含む。 |
| 9. 10V32-1 | 黒色土 | 粘質中砂、しまり中強。全体に炭化物が豊富を含む。 |
| 10. 10V32-1 | 黒色土 | 粘質中砂、しまり中強。全体に炭化物が豊富を含む。 |
| 11. 10V32-1 | 黒色土 | 粘質中砂、しまり中強。全体に炭化物が豊富を含む。 |
| 12. 10V32-2 | 黒褐色土 | 粘質中砂、しまり中強。粘土層、一部炭化物を含む。 |
| 13. 10V31-1 | 黒褐色土 | 粘質中、しまり中強。全体に炭化物が豊富を含む。 |
| 14. 10V32-2 | 黒褐色土 | 粘質中砂、しまり中強。一部炭化物を含む。 |
| 15. 10V32-2 | 黒褐色土 | 粘質中砂、しまり中強。全体に炭化物が豊富を含む。 |
| 16. 10V32-2 | 黒褐色土 | 粘質中砂、しまり中強。全体に炭化物が豊富を含む。 |
| 17. 10V32-2 | 黒褐色土 | 粘質中砂、しまり中強。全体に炭化物が豊富を含む。 |
| 18. 10V32-1 | 黒色土 | 粘質中砂、しまり中強。炭化物が豊富を含む。 |
| 19. 10V32-1 | 黒色土 | 粘質中砂、しまり中強。炭化物が豊富を含む。 |

SK5287-SK5368

SK5366-SK5367

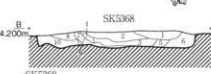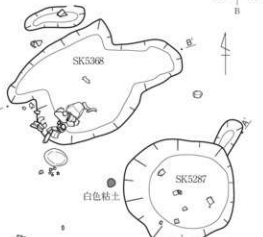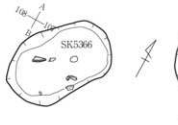

- SK5367**
- | | | |
|-----------|---------|---------------------------------|
| 1. 25V3-1 | 黒褐色土 | 粘質中砂、しまり強。地山に炭化物が豊富を含む。 |
| 2. 25V3-1 | 黒褐色土 | 粘質中、しまり強。地山に炭化物が豊富を含む。炭粒もやや多い。 |
| 3. 25V3-2 | 黒褐色土 | 粘質中砂、しまり強。地山に炭化物が豊富を含む。炭粒もやや多い。 |
| 4. 25V3-1 | 黒褐色土 | 粘質中、しまり強。地山に炭化物が豊富を含む。 |
| 5. 25V3-1 | 黒褐色土 | 粘質中砂、しまり強。地山アロツクが混入し、黒色土と混入する。 |
| 6. 25V3-1 | 黒色土 | 粘質中砂、しまり強。黒色土をまといる。 |
| 7. 25V3-1 | クワア層褐色土 | 粘質中、しまり強。黒色土をまといる。 |
| 8. 25V3-1 | 黒褐色土 | 粘質中、しまり強。地山をまといる。 |
- SK5368**
- | | | |
|-------------|---------|-----------------------|
| 1. 10V32-2 | 黒褐色土 | 粘質中砂、しまり中強。炭化物が豊富を含む。 |
| 2. 10V32-2 | 黒褐色土 | 粘質中砂、しまり中強。 |
| 3. 10V32-2 | 黒褐色土 | 粘質中、しまり中強。 |
| 4. 10V32-2 | 黒褐色土 | 粘質中、しまり中強。 |
| 5. 10V31-3 | にじみ黄褐色土 | 粘質中、しまり中強。 |
| 6. 10V31-3 | にじみ黄褐色土 | 粘質中、しまり中強。地山。 |
| 7. 10V32-2 | 黒褐色土 | 粘質中砂、しまり中強。 |
| 8. 10V32-2 | 黒褐色土 | 粘質中砂、しまり中強。 |
| 9. 10V32-2 | 黒褐色土 | 粘質中砂、しまり中強。 |
| 10. 10V31-3 | にじみ黄褐色土 | 粘質中、しまり中強。地山の土。 |
- SK5287**
- | | | |
|-------------|------|-------------------------------------|
| 1. 10V32-3 | 黒褐色土 | 粘質中砂、しまり中強。土器片、骨片を含む。 |
| 2. 10V32-1 | 黒褐色土 | 粘質中砂、しまり中強。炭化物が豊富を含む。地山より、砂質土も混入する。 |
| 3. 10V32-3 | 黒褐色土 | 粘質中砂、しまり中強。 |
| 4. 10V32-1 | 黒褐色土 | 粘質中砂、しまり中強。砂質土も混入する。 |
| 5. 10V32-3 | 黒褐色土 | 粘質中砂、しまり中強。砂質土も混入する。 |
| 6. 10V32-2 | 黒褐色土 | 粘質中砂、しまり中強。砂質土も混入する。 |
| 7. 10V32-2 | 黒褐色土 | 粘質中砂、しまり中強。砂質土も混入する。 |
| 8. 10V32-1 | 黒色土 | 粘質中砂、しまり強。に砂質土、炭化物が豊富を含む。 |
| 9. 10V32-2 | 黒褐色土 | 粘質中砂、しまり中強。 |
| 10. 10V32-2 | 黒褐色土 | 粘質中砂、しまり中強。 |
| 11. 10V32-2 | 黒褐色土 | 粘質中砂、しまり中強。黄色粘質土に炭化物が豊富を含む。 |
| 12. 10V32-2 | 黒褐色土 | 粘質中砂、しまり中強。 |
| 13. 10V32-2 | 黒褐色土 | 粘質中砂、しまり中強。黄色粘質土アロツクが多く含む。 |

第78図 中地区土坑実測図8 (縮尺1/50)

直径10cm程度の白色粘土塊が出土している。遺物は、弥生時代後期土器片が少量含まれる程度である。土器焼成に関わる土坑の可能性も考えられる。

SK5333（第79図） A111・112区に位置する。不整な楕円形で、約2.2m×1.45m、深さ約0.3m、方位N27°Eを測る。断面は椀状で、埋土は竊状堆積である。遺物は、南側肩部上層に、甕形土器口縁部片の集積が見られた他、北側肩部では長頸壺の口縁部が出土している。

SK5381（第79図） B111・112区に位置する。浅い隅丸長方形土坑で、約4m×3.3m、深さ約0.3m、方位N33°Wを測る。断面は浅皿状で、中央部付近に礫が散在する。土器は壁際を中心に散らし、南西隅からは脚付き壺の口縁など比較的まとまって出土している。南には直径0.5～0.6mのピット6基が見られる。

SK5396（第79図） C112に位置する。SD1116と東側で接する。円形で、直径約1.24m、深さ約0.5mを測る。断面はU字状で、埋土は竊状自然堆積を示す。遺物は下層で弥生時代後期土器がややまとまって出土している。

SK5332（第79図） A112に位置し、北側は調査区外である。楕円形と考えられ、残存長約1.05m、幅約0.94m、深さ約0.45m、方位N20°Wを測る。断面は半円状で、遺物は上層で弥生時代後期土器片が少量出土している。

SK5362（第79図） A110・111に位置する。楕円形で、約1.24m×1.06m、深さ約0.38m、方位N90°Wを測る。断面はU字状で、埋土は黒色土でほぼ均質だが、上層に焼土ブロックを多く含む。遺物は破片のみで少ない。

（4）溝

85～89区溝列（第80図） 85区付近で確認された谷部と川4との間に、これらと平行する形で南北に延びる溝列で、6条検出した。2条1組と言えそうな状態で、各組間は少し間隔が広い。

SD1051・1052はほぼ平行し、北半はN10°E方向で延び、C区南付近で西へ屈曲してN40°E方向に変わる。幅は、SD1051が北で0.9m前後、南で0.6m前後を測り、SD1052はそれより各0.1m程度狭い。2条は2m前後の幅に収まるため、必然的に両者間は南にいくほど広がる。断面は半円形で深さは約0.3mを測る。埋土は複雑に入り組み堆積をし、全体に砂・砂質土が多く占め、下層には粗い砂層も見ることから、流水路であったといえる。徐々に堆積したのではなく、短時間で埋まったようである。


遺物は、埋土内からの出土はほとんど無かったが、C87区SD1052の上層で、弥生時代後期の甕形土器・長頸壺のほぼ完形品が潰れた状態で横たわっていた他、有段口縁鉢が口を上にして置かれていた。埋まった後、何らかの祭祀的な意味で置かれた可能性が高い。

SD1053・1054は、後者が前者を切る形で接している。SD1053は幅が1m前後深さ約0.6mで、北半部はN20°E方向で延び、中間付近で屈曲しN30°E方向に変わる。断面はV字状で、埋土は砂・砂質土で層状を呈する。遺物はほとんど出土していない。SD1054は幅が0.5～0.6m前後、深さ約0.9mで、N30°E方向に延び、南で僅かに西へ曲がる。断面はV字状で、埋土は層状をなすが、東側にいくに従って新しい堆積を示す。遺物は、古墳時代初頭の甕形土器や高坏が出土している。

両者とも流水路で、北東から南西方向に流れていたものと考えられる。

SD1060・1061は川4に近接する溝で、南は船着き場状遺構（SF2）に切られるような形で切れている。SD1060は幅約0.9m、深さ約0.3m、SD1061は幅約1.1m、深さ約0.3mを測る。断面は半円状で、SD1051・1051と同様で、遺物はほとんど出土していないが、弥生時代後期の所産と考える。



SK5333-SK5381

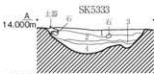



- SK5333
1. 10YR2/2 黒褐色粘質土 黄色土層少量、鉄分・炭化物少量、上部片あり。
 2. 10YR2/2 黒褐色粘質土 黄色土層0.05m程度あり、少量、鉄分・炭化物少量、上部片あり。
 3. 10YR2/2 黒褐色粘質土 鉄分・炭化物少量、上部片あり。
 4. 10YR2/1 黒褐色粘質土 黄色土層まばらに中層、黒褐色粘質土がブロック状に少量。



SK5387-5390-5396

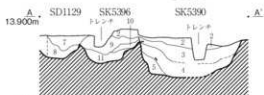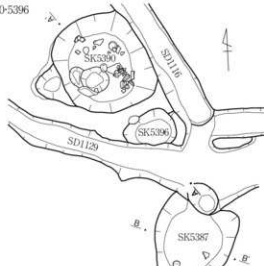


- SK5390・5396
1. 10YR2/1 黒褐色土 粘質や中粘、しまりや中粘、やや砂質。
 2. 10YR2/1 黒褐色土 粘質や中粘、しまりや中粘、やや砂質。
 3. 10YR1/1 黒褐色土 炭化物ブロック(φ20cm)少量含む。
 4. 10YR1/1 黒褐色土 粘質や中粘、しまりや中粘、上部多く含む。
 5. 10YR1/1 黒褐色土 粘質や中粘、しまりや中粘。
 6. 10YR1/1 黒褐色土 粘質や中粘、しまりや中粘。
 7. 10YR2/2 黒褐色土 粘質や中粘、しまりや中粘。
 8. 10YR1/1 黒褐色土 粘質強、しまり強、やや砂質。
 9. 10YR2/2 黒褐色土 粘質や中粘、しまりや中粘、やや砂質のぼして、炭化物ブロック(板子で少量含む)。
 10. 10YR2/2 黒褐色土 粘質や中粘、しまりや中粘、炭化物ブロック(φ3cm)少量含む。
 11. 10YR2/1 黒褐色土 粘質や中粘、しまりや中粘。

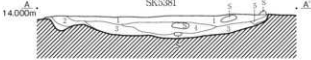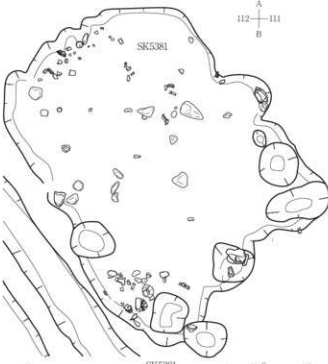


- SK5381
1. 10YR2/1 黒褐色粘質土 炭化物少量。
 2. 10YR2/1 黒褐色粘質土 炭化物少量。
 3. 25Y2/1 黒褐色粘質土 黄褐色の面が、楕円小さいブロック状で少量含む。
 4. 25Y2/1 黒褐色粘質土 炭化物少量、上部片あり。
 5. 25Y2/1 黒褐色粘質土 炭化物少量。



- SK5387
1. 10YR2/2 黒褐色粘質土 鉄分・炭化物少量。
 2. 10YR2/1 黒褐色粘質土 鉄分・炭化物少量。
 3. 10YR2/2 黒褐色粘質土 鉄分・炭化物少量。
 4. 10YR2/1 黒褐色粘質土 鉄分・炭化物少量。
 5. 10YR2/1 黒褐色粘質土 鉄分・炭化物少量。

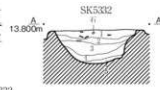


- SK5332
1. 10YR2/1 黒色土 粘質や中粘、しまり強、炭化物粒子少量含む、上部含む。
 2. 10YR1/1 黒色土 粘質や中粘、しまりや中粘、上部含む。
 3. N2/6 黒色土 粘質や中粘、しまりや中粘、やや砂質。
 4. N2/6 黒色土 粘質強、しまりや中粘、粘質土。
 5. 25Y6/4 1.5A+黄褐色土 黒褐色粘質土が少量ブロック状に含まれる。

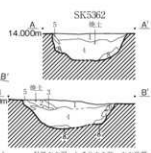

- SK5362
1. 10YR2/1 黒色土 粘質や中粘、しまりや中粘、やや砂質。
 2. 10YR2/1 黒色土 粘質や中粘、しまりや中粘、シルト質、上部に少量の塊土有り。
 3. 10YR2/4 暗赤黒粘土 粘質強、しまりや中粘、塊土の層。
 4. 25YR1/1 黒色土 粘質や中粘、しまりや中粘、上部一部塊土有り、炭化物少量含む。
 5. 10YR1/1 黒色土 粘質や中粘、しまりや中粘、粘質土。
 6. 10YR2/1 黒色土 粘質や中粘、しまりや中粘、粘質土。
 7. 10YR2/1 黒色土 粘質や中粘、しまりや中粘、粘質土。
 8. 10YR1/1 黒色土 粘質や中粘、しまりや中粘、粘質土。


第79図 中地区土坑実測図9 (縮尺1/50)

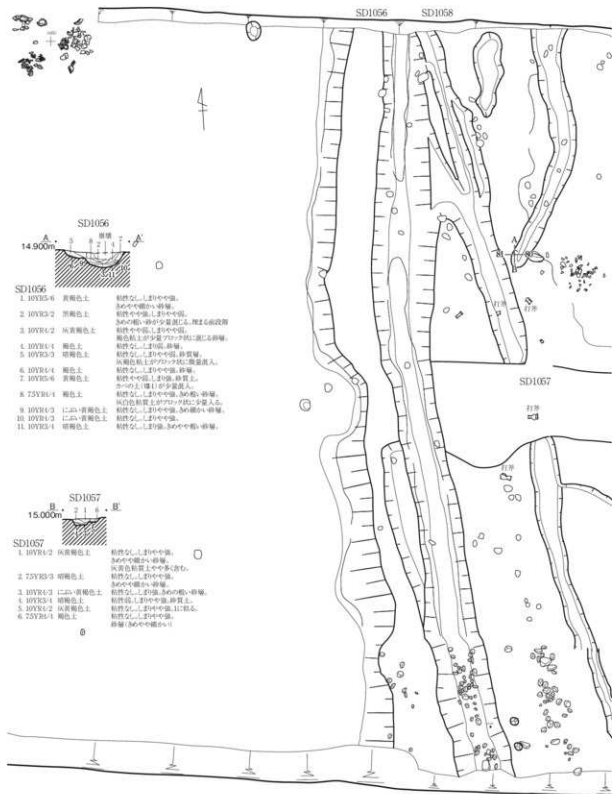

- SD1056
1. 10YR5-6 灰褐色土 粘質なし、土砂や中砂、
そのやや粗かい砂層。
 2. 10YR3-2 赤褐色土 粘質やや強し、土砂や中砂。
その中の砂が少量混入する。埋まる程度浅。
 3. 10YR4-2 灰赤褐色土 粘質やや強し、土砂や中砂。
褐色粘土が少量アラック状に混入する砂層。
 4. 10YR4-1 褐色土 粘質なし、土砂や中砂、砂質層。
 5. 10YR3-3 暗褐色土 粘質なし、土砂や中砂、砂質層。
灰褐色粘土がアラック状に少量混入。
 6. 10YR4-4 褐色土 粘質なし、土砂や中砂、砂質土。
 7. 10YR5-6 赤褐色土 粘質やや強し、土砂、砂質土。
その中の砂が少量混入。
 8. 7.5YR6-1 褐色土 粘質なし、土砂や中砂、その粗かい砂層。
灰白色粘質土がアラック状に少量混入。
 9. 10YR4-3 にじみ赤褐色土 粘質なし、土砂や中砂、その粗かい砂層。
 10. 10YR4-3 にじみ赤褐色土 粘質なし、土砂や中砂。
 11. 10YR3-4 暗褐色土 粘質なし、土砂や中砂、そのやや粗かい砂層。

- SD1057
1. 10YR4-2 灰赤褐色土 粘質なし、土砂や中砂、
そのやや粗かい砂層。
灰白色粘質土がやや多量混入。
 2. 7.5YR3-3 暗褐色土 粘質なし、土砂や中砂、
そのやや粗かい砂層。
 3. 10YR4-3 にじみ赤褐色土 粘質なし、土砂や中砂、その粗かい砂層。
 4. 10YR3-4 暗褐色土 粘質なし、土砂や中砂、砂質土。
 5. 10YR4-2 灰赤褐色土 粘質なし、土砂や中砂、土に粘る。
 6. 7.5YR3-4 褐色土 粘質なし、土砂や中砂、
砂層（そのやや粗かい）

第80図 SD1056～1058実測図（縮尺1/80）

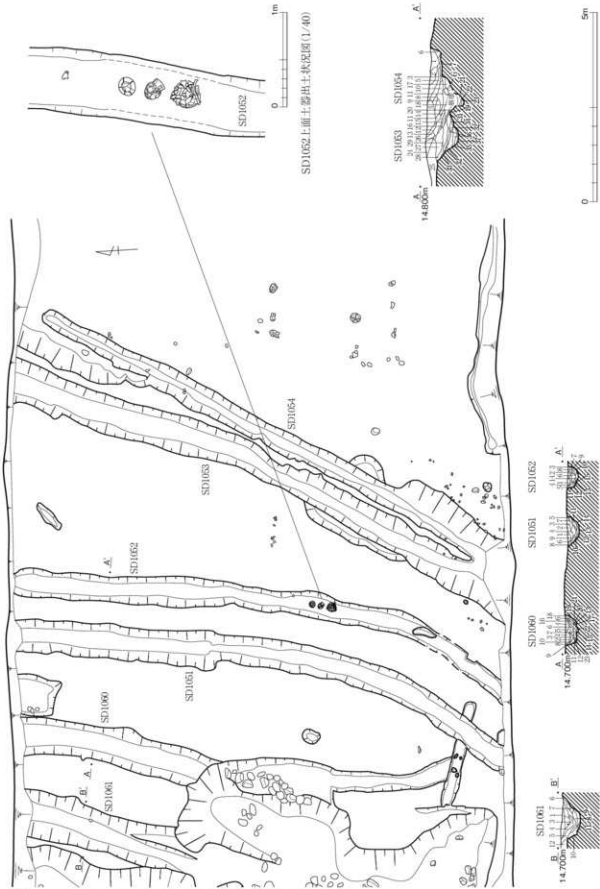

第81圖 SD1051～1054・1060・1061実測図(縮尺1/100・1/40)

SD1052

1. 10784/3	にぶい黄褐色土	粘性やや硬、しまりやや強、砂質。
2. 10784/4	褐色土	粘性やや硬、しまりやや強、砂質。
3. 10784/2	灰褐色土	粘性弱、しまりやや強、砂質。
4. 10784/1	灰褐色土	粘性やや硬、しまりやや強。
5. 10782/2	黒褐色土	粘性やや硬、しまり強、硬質。
6. 10784/2	灰褐色土	粘性弱、しまりやや強、砂質。
7. 5738/4	褐色土	粘性やや強、しまり強、炭化物少量。
8. 7.5784/3	褐色土	粘性やや強、しまりやや強、砂質。
9. 7.5784/3	褐色土	粘性弱、しまり強、硬質。
10. 10784/6	褐色土	粘性なし、しまりやや強、砂質。
11. 10784/2	灰褐色土	粘性弱、しまりやや強、硬質。
12. 10785/4	にぶい黄褐色土	粘性なし、しまり強、砂質。
13. 10784/2	灰褐色土	粘性やや硬、しまりやや強、砂質。
14. 10784/1	褐色土	粘性なし、しまりやや強、砂質、軽石多い。

15. 10783/3	にぶい黄褐色土	粘性なし、しまり強、地山の礫土。
-------------	---------	------------------

SD1051

1. 2.574/1	黄褐色土	粘性やや硬、しまりやや強。
2. 574/1	灰色土	粘性弱、しまりやや強、中や砂質。
3. 2.574/2	暗灰褐色土	粘性弱、しまりやや強、中や砂質。
4. 574/1	灰色土	粘性弱、しまりやや強、中や砂質。
5. 2.573/1	黒褐色土	粘性やや強、しまり強、炭化物少量含む。
6. 2.574/1	黄褐色土	粘性やや硬、しまりやや強。
7. 2.574/1	黄褐色土	粘性弱、しまりやや強。
8. 573/1	オリーブ褐色土	粘性やや硬、しまりやや強。
9. 573/1	オリーブ褐色土	粘性弱、しまりやや強。
10. 574/1	灰色土	粘性やや硬、しまりやや強。
11. 573/2	オリーブ褐色土	粘性弱、しまりやや強。
12. 10785/5	にぶい黄褐色土	粘性弱、しまり強、硬質。
13. 573/1	オリーブ褐色土	粘性弱、しまり強、黒褐色土ブロック状の中や多く混入。
14. 2.573/2	黄褐色土	粘性弱、しまりやや強、黄褐色土がブロック状に多く混入。

SD1060

1. 2.573/1	黒褐色土	粘性弱、しまり強、中や砂質。
2. 2.573/1	黒褐色土	粘性弱、しまり強。
3. 573/1	オリーブ褐色土	粘性弱、しまり強、中や砂質。
4. 2.573/1	黒褐色土	粘性弱、しまり強、暗灰色土との混入。
5. 2.573/1	黒褐色土	粘性弱、しまり強。
6. 2.573/1	黒褐色土	粘性弱、しまり強、全体に砂っぽい。
7. 2.573/1	黒褐色土	粘性やや硬、しまりやや強。
8. 10781/7/1	褐色土	粘性やや硬、しまりやや強、硬質土(礫の?)。
10. 2.573/2	黒褐色土	粘性やや硬、しまりやや強、 ①②③④⑤⑥⑦⑧⑨⑩⑪⑫⑬⑭⑮⑯⑰⑱⑲⑳㉑㉒㉓㉔㉕㉖㉗㉘㉙㉚㉛㉜㉝㉞㉟㊱㊲㊳㊴㊵㊶㊷㊸㊹㊺㊻㊼㊽㊾㊿
11. 2.573/3	暗オリーブ褐色土	粘性弱、しまりやや強。
12. 2.574/4	オリーブ褐色土	粘性弱、しまりやや強、地山の(地山の?)。
13. 2.573/1	黒褐色土	粘性やや硬、しまりやや強。
14. 2.573/1	黒褐色土	粘性弱、しまりやや強、中や砂質。
15. 10783/3	黒褐色土	粘性弱、しまり強、黄色土・灰色土がブロック状に多く混入。
16. 10784/3	褐色土	粘性弱、しまり強。
17. 2.574/1	灰褐色土	粘性弱、しまりやや強。
18. 10783/7/1	褐色土	粘性やや強、しまりやや強、硬質土層。
19. 10783/3	黒褐色土	粘性やや硬、しまりやや強。
20. 10784/1	褐色土	粘性弱、しまり強。
21. 2.574/2	暗灰褐色土	粘性弱、しまり強、砂質。
22. 2.573/1	黒褐色土	粘性弱、しまりやや強。
23. 10785/4	にぶい黄褐色土	粘性弱、しまり強。

SD1061

1. 10784/2	灰褐色土	粘性やや硬、しまりやや強。
2. 10784/2	灰褐色土	粘性やや硬、しまり強。
3. 10784/2	灰褐色土	粘性やや硬、しまりやや強、かなり多く含む。
4. 10784/2	灰褐色土	粘性やや硬、しまりやや強。
5. 10784/2	灰褐色土	粘性やや硬、しまりやや強。
6. 10783/2	黒褐色土	粘性やや硬、しまりやや強、地山の土や中や多く含む。
7. 10783/1	黒褐色土	粘性弱、しまりやや強、地山の土や多く含む。
8. 2.572/1	黄色土	粘性やや強、しまりやや強。
9. 2.572/3	黄褐色土	粘性弱、しまりやや強、中や中硬い砂質。
10. 2.573/1	黒褐色土	粘性やや硬、しまりやや強、地山の土をブロックで多く含む。
11. 10784/1	褐色土	粘性やや硬、しまり強、砂質。
12. 2.573/1	黒褐色土	粘性弱、しまり強、硬質。

SD1054

1. 10785/4	にぶい黄褐色土	粘性なし、しまり強、硬質、軽石やや多い。
2. 2.5784/3	褐色土	黄色土少量混入。黄色土少量混入。
3. 10785/6	黄褐色土	粘性なし、しまり強、硬質、軽石多い。
4. 10785/6	黄褐色土	粘性弱、しまりやや強、砂質。
5. 10784/4	褐色土	粘性弱、しまりやや強、砂質。
6. 10784/4	褐色土	粘性やや硬、しまりやや強、中や中硬い砂質。
7. 10785/4	にぶい黄褐色土	粘性なし、しまりやや強、硬質、軽石多い。
8. 7.5784/3	褐色土	粘性なし、しまりやや強、硬質、軽石多い。
9. 10784/4	褐色土	粘性なし、しまりやや強、砂質、シルト状の細かい硬い砂が数多く混入。
10. 7.5784/3	褐色土	粘性なし、しまりやや強、硬質、軽石多い。
11. 10785/4	灰褐色土	粘性なし、しまりやや強、硬質、シルト状の細かい硬い砂が数多く混入。
12. 10785/6	黄褐色土	粘性なし、しまり強、シルト状の細かい硬い砂質。
13. 10785/3	にぶい黄褐色土	粘性やや硬、しまりやや強、きも順が多い。
14. 10785/2	灰褐色土	粘性やや硬、しまり強、シルト質、細砂少量混入。
15. 10785/1	褐色土	粘性弱、しまりやや強、シルト質。
16. 10785/2	灰褐色土	粘性弱、しまり強、シルト質、細砂多く混入。
17. 10784/1	褐色土	粘性弱、しまり強、細砂質、シルト質の土が少量混入。
18. 10785/2	灰褐色土	粘性弱、しまり強、硬質、河色の細砂状の混入。
19. 10785/2	灰褐色土	粘性弱、しまりやや強、細砂状。
20. 10784/1	褐色土	粘性弱、しまりやや強、細砂やや多く含む。炭化物微量混入。
21. 10785/2	灰褐色土	粘性なし、しまりやや強、細砂やや多く含む。炭化物微量混入。
22. 10785/4	にぶい黄褐色土	粘性なし、しまり強、じりり砂質が多い。
23. 10783/2	黒褐色土	黒褐色土がブロック状の混入。
24. 7.5783/2	黒褐色土	粘性弱、しまり強、軽石、23の上がブロック状少量混入。

SD1053

25. 7.5783/2	黒褐色土	粘性弱、しまり強、黄褐色土少量混入。
26. 10784/2	灰褐色土	粘性弱、しまり強、中や砂質。
27. 10783/2	暗褐色土	粘性弱、しまり強、黄色砂。
28. 10783/2	暗褐色土	同色質質が強く、ブロック状、凝結に混入。炭化物微量。
29. 10783/2	暗褐色土	粘性弱、しまりやや強、27に近しい混入物混入。
29. 10784/4	褐色土	粘性なし、しまりやや強、砂質、軽石やや多い。
30. 10782/1	黒褐色土	粘性弱、しまりやや強、粘土層、黄色の細砂多く混入。
31. 10785/2	灰褐色土	粘性やや硬、しまりやや強、粘土層、黄色の細砂多く混入。
32. 2.574/2	暗灰褐色土	粘性なし、しまりやや強、硬質砂質。
33. 5783/3	暗赤褐色土	粘性なし、しまりやや強、硬質砂。
34. 10782/2	黒褐色土	粘性弱、しまり強、硬質土、黄褐色土少量混入。
35. 2.574/4	黄褐色土	粘性弱、しまり強、黄色砂が凝結にやや多く混入。
36. 10784/1	褐色土	粘性やや硬、しまり強、黄色砂が凝結にやや多く混入。
37. 10783/1	黒褐色土	粘性弱、しまり強、灰色土、黄色砂がブロックで多く混入。

SD1056 (第81図) 81区に南北に延びる。幅0.9～1.3m、深さ約0.3mを測る。北ではN6°W方向だったのが、南では10°Wに変わり、少しずつ東向きに曲がっていく。断面は半円形で、埋土は交互堆積を示す。南部で礫が底部に多く見られた。遺物は少ないが、弥生時代後期と考えられる。

SD1057 (第81図) SD1056の北で二股に分かれるように南東に延びる。幅0.4～0.7m、深さ約0.1mで南ほど狭くなる。断面は浅皿状で、遺物は少ない。打製石斧が1点出土している。

SD1082 (第82図) B～D114～116に北東から南西方向に延びる。北は、SD1112・SD1113と接続しA112付近まで延びる。幅0.7～1.2m、深さ0.2～0.3mを測る。断面は皿状で、埋土は黒色砂質土でレンズ状堆積を呈する。遺物は部分的にまとまった箇所があり、弥生時代後期の高坪・器台・広口壺の他、甕形土器の破片も多く出土している。

(5) 入江状遺構と川4 (第83図)

SF1 C・D92区、川4の西岸に位置する。長さ約6m、幅約2.5mで川岸から西側へ挟り込まれ、川側には30～50cm大の礫がL字状に積まれ、岸との間によどもを作るような構造になっていた。南側は調査区外になるので全容は不明だが、川の流れを緩め、入江状のものが作られていたと考えられる。

SF2 B・C88・89区、川4の東岸に位置する。長さ約5m、幅約3mの方形の掘り込みである。岸側には中斷付近に、長さ約3mにわたって礫が直線的に並べられ、その面で狭い平坦部が造られていた。底部は大きな礫がなく、相対的に川より低くなるようになっていた。


川4 A89・90～D89～92に位置し、北東から南東に延びる。幅は北で約8.5m、南で約18mを測り、深さは約1mである。川底は地山礫層に達しており、転石と区別がつきにくい状況で礫が広がる。遺物は、西岸に廃棄された状況で多く見られ、中央付近まで点在するが、東岸に行くに従って少なくなり、東岸にはほとんど見られない。川底の比高差から、流れは北東から南東に向かっていたと考えられる。

SF1とSF2は、直線で約20m離れて造られており、小舟の船着き場と考えられる。川は、北東から南西に流れていたと推定され、SF1は、流れを制御する必要があったため、川側に礫を積んだものと考えられる。一方、SF2は、岸に挟り込ませて、自然によどもができるようにしてある。岸の礫は、乗り降りのための足場として護岸したのかもしれない。川は、北東から南西に流れていたことが、川底の比高差から推定でき、川幅が南で広くなることから、流れがやや緩やかになった場所と考えられる。川の流れを利用して、SF2からSF1へものを運んだ可能性が高い。西側に集落があり、東に用水路がある状況を考えれば、おそらく水田が東にあり、そこから米を運ぶために利用した可能性が高いと考える。

(6) 川5東岸 (第84図)

118～121区付近の集落の西端部分に位置する。川5は北東～南西に延び、その岸はA～C120・1211で確認できる。しかし、C・D118～121の南側は、極めて不自然に大きく東へ入り込む。その底には、直径4cm大の枝材が折り重なるように出土している。加工された木製品も含まれ、剣形木製品のように祭祀的な色彩を持つ遺物も含まれていた。南側にその大半があると考えられ、規模や性格は不明だが、かなり直線的に10m以上も入り込み、北側の岸が緩やかな傾斜であるのに対し、急激に落ち込んでいることからなどから、人工的に造られた入り江状の施設、おそらくは船着き場である可能性が高い。

北側の岸からそこに向かって、木製品が見つかったり、B120の川の肩部からは、土器内に煤が納められた、完形の小型台付壺が口を川に向けて倒れ込んだ状態で見つかったり。内部の煤は、いわゆる煙煤で純粋な粉末である。口が下になっていたにも関わらず、外部に漏れた様子がなかったこと

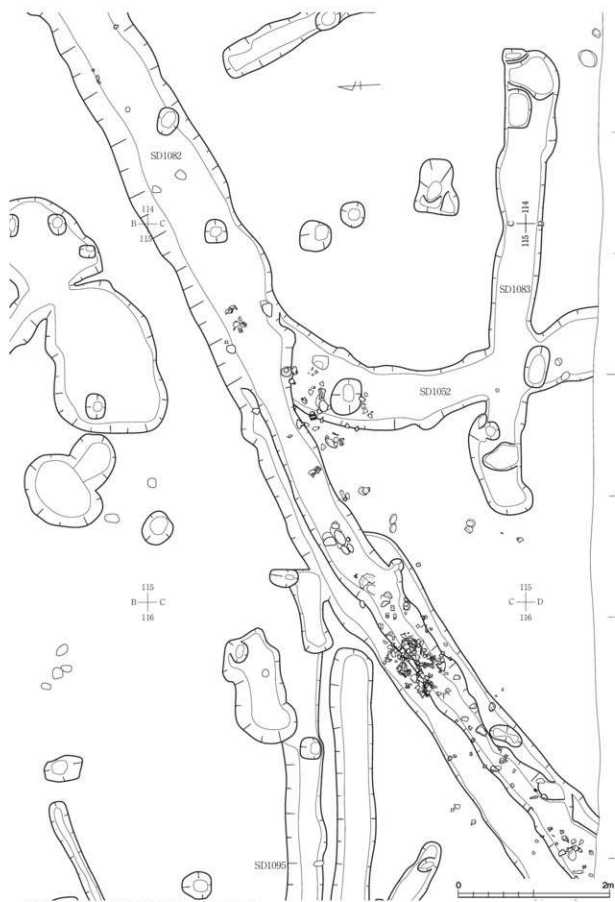

第82図 SD1082遺物出土状況図（縮尺1/50）



第83図 川4および入江状遺構平面図（縮尺1/100）



第84図 川5東岸遺物出土状況図（縮尺1/80・1/20）

から、木製の蓋があったものと考えられる。

(7) 土器集中区

85・86区谷部 (第85図) B区からD区にかけての谷地形の肩部に、幅約4m、長さ約10mに広がる遺物集中区である。B85区では、完形の長頸壺2点と甕形土器1点が潰れた状態で出土している。C区では、甕形土器・壺形土器の他、高坏・鉢・器台などほとんどの器種が破片で多量に出土し、復元できたものだけでも65個体以上になる。集落から隔離されている場所で、完形品もあることから、祭祀的な意味合いが強いと考えられる。時期は弥生時代後期で、一括性は高い。

川4西岸 (第86図) 川の肩部付近にブロック状の土器集積がみられた。A90区付近、B91区付近、B・C91・92区付近の3ヶ所で、大半が破片となっていた。弥生時代後期土器で、集落からの廃棄と考えられる。

A・B96・96区 (第87図) Ⅷ層中の弥生時代後期の土器集積で、約4m×3mの楕円状のブロックを中心に周囲に広がる。形をとどめるものは少なく大半は破片化し、復元できたものは多くはない。ブロック内には20～30cm大の礫も多く含まれる。

C93・94区 (第88図) Ⅷ層中の弥生時代後期末の土器集積で、約2m×2mの三角形ブロックと約3.5m×2mの三日月状ブロックがある。前者は、密度が薄いが比較的大きな破片が多く、後者では密度は高いが破片が小さい傾向がある。

C・D95・96区 (第88図) Ⅷ層中の弥生時代後期の土器集積で、長さ約6m、幅約2mの三日月形で帯状に0.3m程のまとまりが散在する。西側のまとまりから、内面に赤色顔料が付着した片口鉢と手焙形土器が重なって出土している。

C・D93区 (第88図) Ⅷ層中で単独出土した弥生時代後期的大型甕形土器である。1個体が潰れた状態で出土している。20cm大の礫が東側に近接して出土している。

C100・101区 (第89図) Ⅷb層中の土器集積である。約3m×2m範囲に広がる。破片が小さく、復元できるようなものはなかった。20～30cm大の礫を多く含む。

B100・101区 (第89図) Ⅷb層中の土器集積で、約0.7m×0.4m範囲の小さなまとまりで、甕形土器の破片である。


C105区 (第89図) Ⅷb層中の弥生時代後期の土器集積である。約2.5m×1.7m範囲に広がる。破片が大半で、ほとんど復元できるものなかった。

A・B106区 (第90図) Ⅷb層中の弥生時代後期の土器集積である。約4m×2.5m範囲に破片が散在する。まとまりはなく、復元できるようなものはなかった。


A・B113・114区 (第90図) Ⅷ層中の弥生時代後期の土器集積で、約6m×2mの範囲で、三角形に広がる。密度は高く、破片も大きなものが多い。甕形土器・器台などが復元できた。20cm大の礫が東側を中心に含まれている。

土器ブロックの南西約1.6mの場所には、約1.4m×0.7mの礫の集積が見られる。僅かに土器片も含む。

C・D116・117区 (第90図) SK5263とSD1082の上に位置するⅧ層中の遺物集積である。約6m×3mの範囲に広がり、弥生時代後期土器の他、縄文土器、打製石斧、砥石など様々な遺物が混入する。

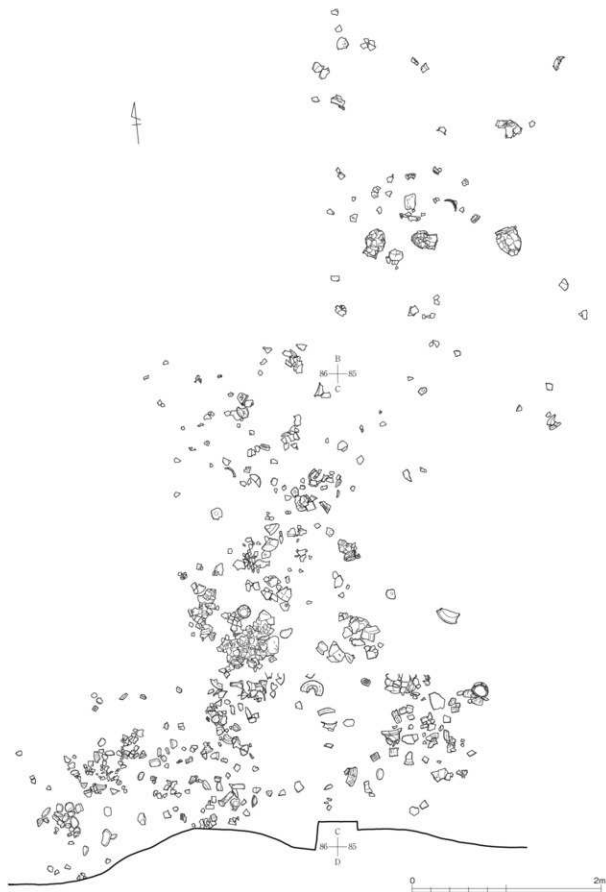


第85図 85・86区谷部西屑土器集中地区平面図（縮尺1/40）

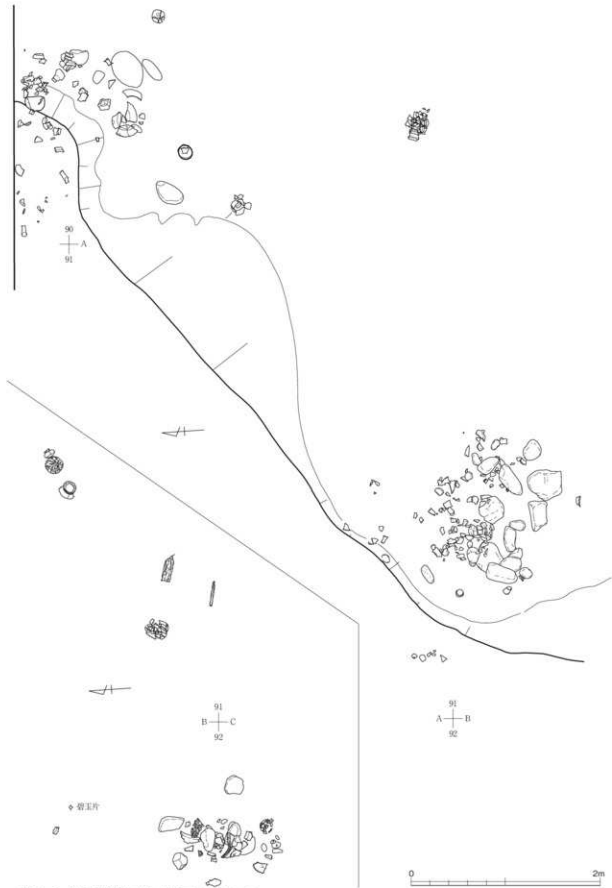


第86圖 川4西岸遺物出土状況図（縮尺1/40）




第87図 A・B94～95区Ⅱ層遺物集中区（縮尺1/40）

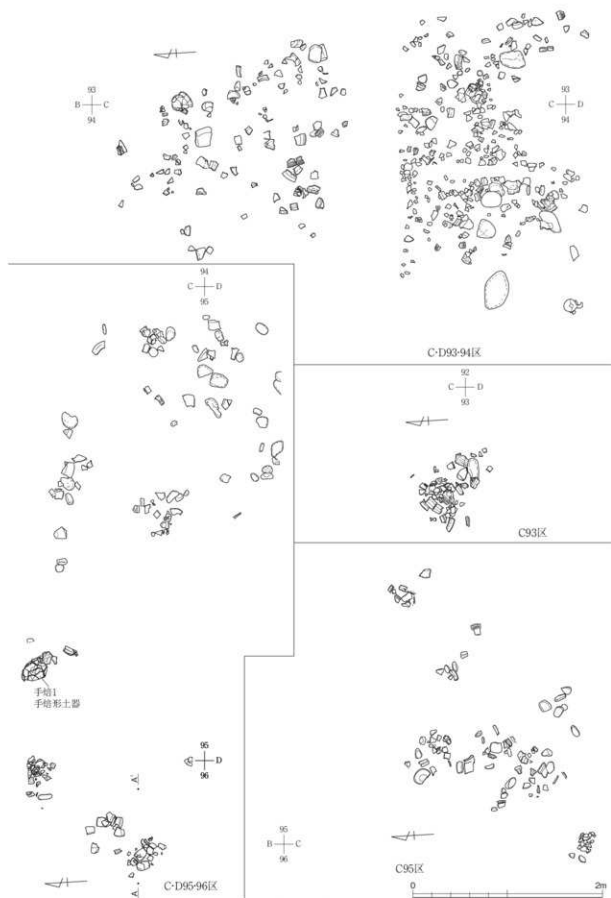


第88圖 C·D92～96区Ⅷ層土器集中区平面図（縮尺1/40）

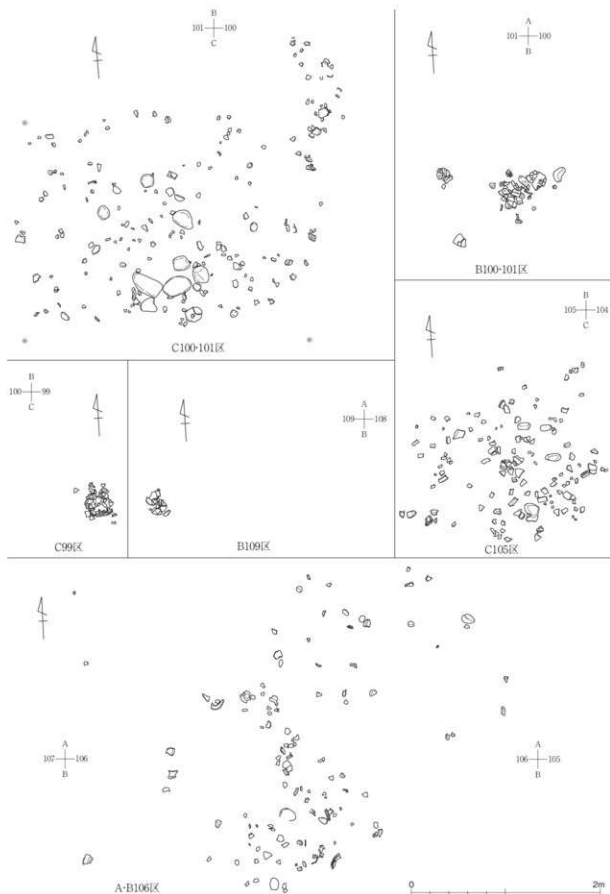

第89図 99～109区Ⅵb層土器集中区平面図（縮尺1/40）

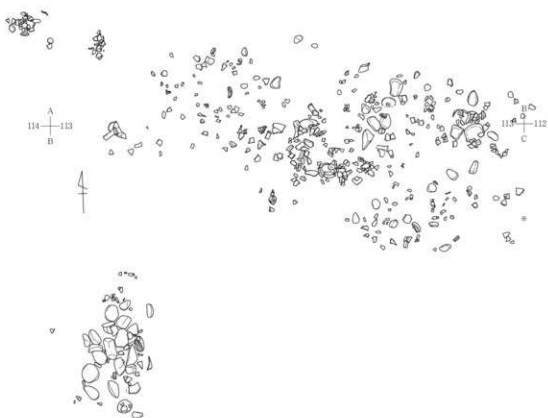

A-B-113~114区埋層遺物出土状況図

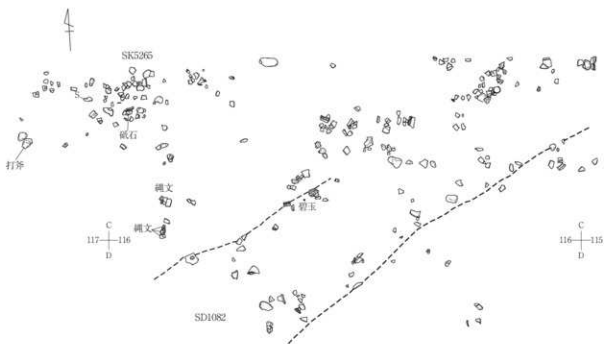

SK5265-SD1082上面遺物出土状況図

第90図 113~117区遺物集中区平面図 (縮尺1/40)

3 西地区の遺構

西地区で検出した主な遺構は、竪穴住居7棟、平地住居3棟、土坑85基、溝32条である。川5の西岸に大きなまとまり(128)～134区付近)があり、さらに、川5から延びると考えられるSD1134により区画されるような状況で、西は遺構が散漫に展開する。

(1) 竪穴住居

SI39(第91図) A・B133・134区に位置し、北側はカクランを受け、南も排水路により一部削平されている。建て替えが行われており、下層からSI43を検出している。SI39六角形と考えられ、直径9m前後、深さ約0.2mを測る。貼り床はほぼ全面に見られる。中央には方形の二段掘り土坑がある。外側のもは約1.4×1.08m、深さ約0.2mを測り、内側のもは約0.86×0.72m、深さ約0.56mを測る。柱は、各角の内側に立てられた可能性が高く、6本になると考えられる。床面に近い遺物は少ないが、弥生時代後期の土器片が出土している。

SI43(第92図) SI39の下層で検出した住居である。五角形で直径は約7.6mを測る。床面の高さはSI39とほとんど変わらない。柱は5本と考えられるが、SI39と共用している可能性が高く明確ではない。遺物はほとんど出土していないため時期は分からないが、床面などの共用状況から、ほぼ同時期と考えられる。


SI40(第93図) A・B129・130区に位置する。僅かに楕円形を呈し、約6.35m×5.55m、深さ0.4mを測る。壁周溝は内側の立ち上がりがだらけていて、深さもあまりない。貼り床は全面にあり、北西壁際には白色粘土塊が2ヶ所で見られた。柱は2本で、短軸方向に、柱間約1.8mで造られている。その深さは0.2mで浅く、主柱穴としては頼りない。遺物は、床面近くでの出土はほとんど無く、正確な期は不明だが、弥生時代後期と考えられる。覆土上面では古墳時代前期の遺物が出土しているが、住居の床面とは大きな隔りがある。

SI41(第94図) B・C128・129区に位置し、東は川5の肩部に接している。楕円形で約6.6m×4.55m、深さ約0.4mを測る。壁周溝が明瞭で、立ち上がりが顕著である。柱は、長軸上に配置された2本柱で、深さは約0.5mを測る。南東壁際中央には二段掘りの方形土坑があり、外側の大きさは約1m×0.7m、深さ約0.15mを測り、内側は直径約0.3m、深さ0.35mを測る。土坑と壁との間には60cm×50cm程の白色粘土塊が見られた。貼り床は全面にみられ、中央付近では、約0.8m×0.6mの範囲で炭化物が集中していた。遺物は、床面に近い付近での出土はあまりないが、弥生時代後期の土器片が僅かに出土している。

SI42(第95図) B～D132・133区に位置する。南側は、SD1145に切られている。不整形な五角形で、1回建て替えが行われ、東側の壁周溝はほぼ同じ位置で、西側へ拡張されている。そのため、角部分はずれている。大きさは拡張前が角から対辺への長さ約7.8m、拡張後は約8.4mで、深さ約7.6mを測る。壁周溝は幅がやや広く0.3～0.4mを測り、掘り込みは浅い。中央に二段掘り状の土坑が見られる。外側は隅丸方形で約1.2×約1.4mを測る。内側は楕円形で、約1.2m×0.9mを測る。内部からは礫がまとめて出土している。貼り床はほぼ全面に明瞭に見られる。柱は、拡張前は4本、拡張後は5本で深さは0.5～0.6mを測る。遺物は床面に近いものはほとんど無いが、弥生時代後期土器の破片が少量出土している。


SI48(第96図) Q・R150区に位置し、東約1/3は調査区外となる。隅丸方形と考えられ、一辺約4.9m、深さ0.1mを測る。柱は4本と考えられ、3本を検出している。柱穴の大きさはバラバラだが、底部の直径は0.2m前後、深さ0.45m前後を測る。中央に直径約0.5m、深さ約0.35mのピットを持つ。遺物

SI39

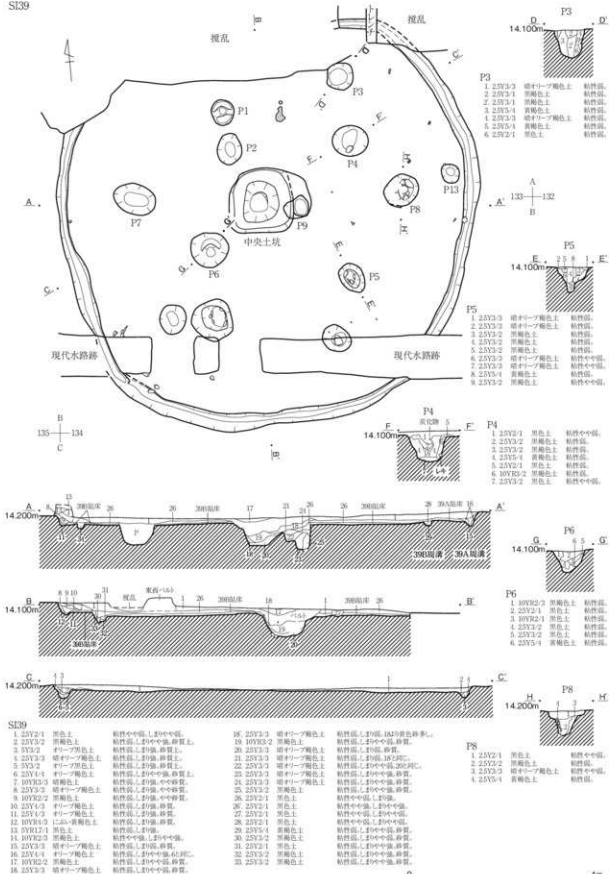

第91図 SI39実測図 (縮尺1/80)

SI43

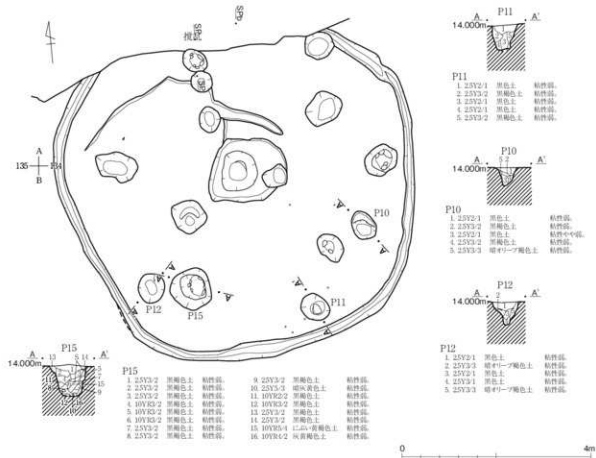

第92図 SI43実測図(縮尺1/80)

は少ないが、弥生時代後期土器片が床面付近で出土している。

なお、SI48の北と西には、平行する形でSD1159とSD1157があり、SI48と一連のものである可能性も考えられる。

SI46(第97図) K・L147・148区に位置し、南側は調査区外である。隅丸長方形で残存長軸長約6.5m、短軸長約3.6m、深さ約0.1m、方位N29°Wを測る。貼り床は全面に顕著にみられ、中央やや東側で炭化物附着していた。壁周溝は無く、壁の立ち上がりは緩やかである。柱穴は全く検出できず、壁建ちであった可能性が高い。遺物は、床面に弥生時代中期土器破片が多く散在していたが、復元できたものは少ない。

SI47(第97図) N・O151・152に位置する。隅丸方形で約6.4m×4.1m、深さ約0.1m、方位N26°Wを測る。貼り床は全面に見られ、壁周溝は幅約0.3～0.4m、深さ約0.15mで巡り、立ち上がりはやや緩やかである。柱穴は無く、SI46と同様、壁建ちであった可能性が高い。遺物は床面付近では、中央やや南東側と西側に若干弥生時代中期の土器片がまとまって出土している。

(2) 平地住居

SI44(第96図) B・C131・132区に位置する。中央やや北をSD1136が、東をSK5431が南をSK5430がそれぞれ切っているため、かろうじて全容が掴める程度でしかない。一边が4.2～4.3mの隅丸方形に溝が巡り、その内側に貼り床が残っている。その直上で炭化材がやや多く見られることから、焼失住居と考えられる。約0.8m×0.7m、深さ約0.4mの楕円形中央土坑がある。柱は4本で、1本はSK5430と

重なっている。

SI45 (第98・99図) 調査区の西南端、S～V151～154区に位置する。北西側に開口部を持つ溝が周囲を巡る住居で、中心部分は7角形である。中心部分は、直径が約8.3mで、幅0.15m前後の狭い壁周溝が巡り、深いところで約0.1mの掘り込みが見られる。貼り床が全面に見られ、全体に炭化材が広がる焼失住居である。また、中央付近には焼土も広い範囲で確認できた。炭化材は、中央に向かって倒れ込んだ状況を示していた。柱は、基本的には各角の内側に1本の計7本で構成されるが、南側だけ、間にもう1本置かれているため、計8本となっている。南の2本(P4・P5)と東のP3には柱根が良好な状態で残されていた。遺物は、南東壁際ではほぼ1個体分の弥生時代後期の甕形土器が潰れた状態で、そこから約1.5m南西側の壁際で40cm大の白色粘土塊が出土している。北側壁際は、石杵が1個出土した他、中央付近では玉作関連遺物が少量ではあるが出土している。

SI45は、その外周を含めると、直径約15mとなる。溝は、北半部では幅約1～1.2mを測るが、南半部では0.3～0.5mと狭くなる。また、南は、外側へ逃げるようになり、住居本体と一致しない不自然なあり方を示す。北側の開口部は、その中央が土坑(SK5454と5453)で封鎖された状態で、その両端に1m程の陸橋ができて形となる。

遺存していた柱のうち、P3とP5について樹種鑑定と年代測定を実施した。樹種鑑定の結果、いずれもサクラ属であることが判明した。2本のみなので断定はできないが、柱など主構造材には、選択的にサクラ属を用いた可能性が高い。これとは別に、当時の周辺環境を把握するために実施した土壌の花粉分析によれば、弥生時代の土壌には、草本花粉特にイネ科やヨモギ属が多く含まれ、周辺は樹木の少ない開けた草原地帯であったことが明らかにされている。この点からすればこの柱は近辺ではなく、背後の丘陵地帯から運んだ可能性が高い。

C¹⁴法による年代測定の結果では、P3がcalBC396-calAD21、P5がcalBC395-AD16という結果が得られている。出土土器からSI45が弥生時代後期に属することから考えると、新しい部分を取り上げてもやや古い年代が与えられたことになる。近年、C¹⁴法のデータ蓄積により、弥生時代の年代観が古くなる可能性が指摘され、今回の結果もその点では矛盾しないとは言えるが、分析資料が限られているため、今後の資料の蓄積に結論は委ねざるをえない。


SI49 (第100図) SI45の下層から検出した住居で、SI45の拡張前の住居と考えられる。円形で、直径約5.6m、深さ約0.1mを測る。幅約0.2mの溝が巡り、貼り床はやや北に偏った形で検出した。柱は2本(P1・P2)で、深さは約0.4mを測る。中央には直径約0.8m、深さ約20cmの円形土坑を持っている。遺物は北壁際に甕形土器と、北東側床面で土器片が出土している。弥生時代後期ではあるが受け口状の口縁を持つ近江系の土器が主体を占める。

住居本体の南半分を溝状土坑が囲っている。その両端を含めると直径は約11mになる。西側の溝(SD1164)は、幅1m前後、深さ約0.4mを測る。底の起伏は大きく、複数の土坑が連結したような形状を示す。東側の溝(SD1165)は、幅約1.7m、深さ約0.4mを測り、全長は3m程度で短い。南側に土器片が若干まとまって出土している。土器は、住居本体と同様受け口状の甕形土器である。南の溝(SD1163)は北に向かって狭くなる三角形形状で、広いところで約1.4m、狭いところで約0.6mを測る。底の起伏はやはり大きい。遺物は少ない。

(3) 土坑


SK5404 (第101図) A128区に位置し、南東側は、SD1136に切られる。円形で、直径約1m、深さ

SI40

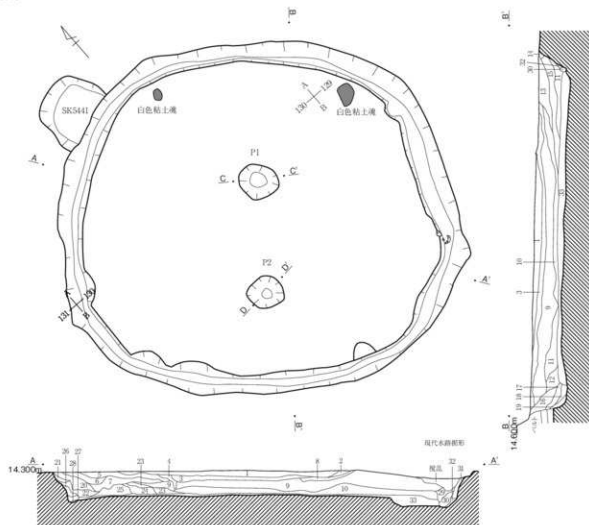

SI40

- | | | | |
|----------------------|---|--------------------|--|
| 1. 10V12-1 黒色土 | 粘性中～強、しまり強、頁状物豊富含む。
上部には遺構P1の古墳時代前期の上層が
透して見える。V区に相当。 | 16. 25V3-3 暗チリ～暗色土 | 粘性弱、しまり強、砂質。 |
| 2. 10V12-4 黒色土 | 粘性中～強、しまり中～強。 | 17. 25V3-2 黒褐色土 | 粘性弱、しまり中～強、砂質。 |
| 3. 10V12-2 黒褐色土 | 粘性中～強、しまり中～強。 | 18. 25V4-4 チリ～暗色土 | 粘性弱、しまり中～強、砂質。 |
| 4. 10V12-1 黒色土 | 粘性中～強、しまり中～強、褐色土上の遺土。 | 19. 25V3-3 暗チリ～暗色土 | 粘性弱、しまり中～強、砂質。 |
| 5. 25V3-2 黒褐色土 | 粘性中～強、しまり強。 | 20. 25V3-3 暗チリ～暗色土 | 粘性弱、しまり中～強、砂質、16C2同。 |
| 6. 25V3-2 黒褐色土 | 粘性弱、しまり中～強、砂質。 | 21. 10V12-2 黒褐色土 | 粘性弱、しまり中～強、砂質。 |
| 7. 25V3-2 暗赤褐色土 | 粘性弱、しまり中～強、砂質。 | 22. 25V3-2 黒褐色土 | 粘性弱、しまり中～強、砂質。
黄色砂ワラシ多量含む、主25C4相当。 |
| 8. 25V3-2 黒褐色土 | 粘性弱、しまり中～強、砂質。 | 23. 25V4-4 チリ～暗色土 | 粘性弱、しまり中～強、砂質。 |
| 9. 25V3-3 暗チリ～暗色土 | 粘性弱、しまり中～強、砂質。 | 24. 25V4-4 チリ～暗色土 | 粘性弱、しまり中～強、砂質。 |
| 10. 25V3-2 黒褐色土 | 粘性弱、しまり中～強、砂質。 | 25. 25V3-2 黒褐色土 | 粘性弱、しまり中～強、砂質。 |
| 11. 25V4-3 チリ～暗色土 | 黄色砂ワラシ段に多量含む。
赤土と土層間の境界がP1の
粘性弱、しまり強、砂質。 | 26. 25V4-3 チリ～暗色土 | 粘性弱、しまり中～強、砂質。 |
| 12. 25V3-2 黒褐色土 | 黄色砂ワラシ段に多量含む。
赤土と土層間の境界がP1の
粘性弱、しまり中～強、砂質。 | 27. 25V3-2 黒褐色土 | 粘性中～強、しまり強。 |
| 13. 10V16-3 オリーブ黄褐色土 | 粘性弱、しまり中～強、砂質。 | 28. 25V3-3 暗チリ～暗色土 | 粘性中～強、しまり強、砂質。 |
| 14. 25V3-3 暗チリ～暗色土 | 粘性弱、しまり中～強、砂質。 | 29. 25V3-2 黒褐色土 | 粘性弱、しまり中～強、砂質。 |
| 15. 25V3-2 黒褐色土 | 粘性弱、しまり中～強、砂質。 | 30. 5V2-1 黒色土 | 粘性弱、しまり強。 |
| | | 31. 25V3-3 暗チリ～暗色土 | 粘性弱、しまり中～強、砂質。
黄色砂ワラシ多量含む、主25C4相当。 |
| | | 32. 25V3-2 黒褐色土 | 粘性弱、しまり強。 |
| | | 33. 25V3-3 黒褐色土 | 黄色砂ワラシ多量含む、主25C4相当。
粘性中～強、しまり中～強、砂質、褐色。 |

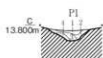

- P1
- 10V12-1 黒色土 粘性弱、しまり中～強、砂質。
 - 10V12-2 黒褐色土 粘性弱、しまり中～強、砂質。
 - 10V12-2 黒褐色土 粘性弱、しまり中～強、砂質。
 - 10V12-2 黒褐色土 粘性中～強、しまり中～強、砂質。





- P2
- 10V12-2 黒褐色土 粘性中～強、しまり中～強、砂質。
 - 10V12-2 黒褐色土 粘性中～強、しまり中～強、砂質。
 - 10V12-2 黒褐色土 粘性弱、しまり強、砂質。
 - 10V12-2 黒褐色土 粘性弱、しまり中～強、砂質。
 - 10V12-2 黒褐色土 粘性弱、しまり中～強、砂質。

第93図 SI40実測図(縮尺1/60)

0 3m



SI41

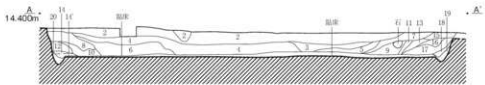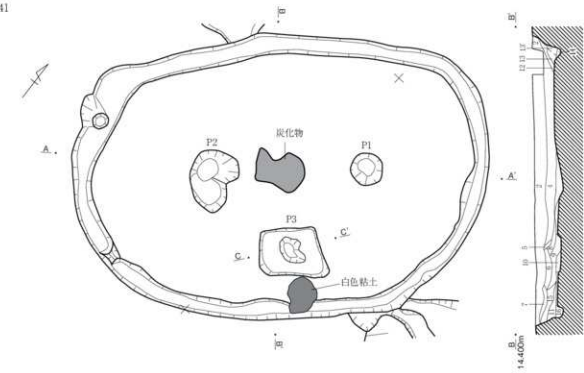

SI41

- 1. 10YR2/2 黒褐色土 粘質粘土の塊、赤褐色Cの土。
- 2. 10YR3/2 黒褐色土 粘質粘土の塊、黄色少量含む。
- 3. 10YR3/2 黒褐色土 粘質粘土の塊、炭化物少量含む。上部にあり、炭化物は少量含む。上部にあり。
- 4. 10YR3/2 黒褐色土 粘質粘土の塊、灰白色土少量混入。
- 5. 10YR3/2 黒褐色土 粘質粘土の塊、黄色少量混入する。
- 6. 10YR3/2 黒褐色土 粘質粘土の塊、黄色粘質土の塊混入する。
- 7. 10YR3/2 黒褐色土 粘質粘土の塊、炭化物。
- 8. 10YR3/2 黒褐色土 粘質粘土の塊、黄色粘質土の塊混入する。
- 9. 10YR3/2 黒褐色土 粘質粘土の塊、黄色少量含む。

- 10. 10YR5/1 Cの土、黒褐色土 粘質粘土の塊、粘質土。
- 11. 10YR2/2 黒褐色土 粘質粘土の塊、少許土。
- 12. 10YR3/2 黒褐色土 黄色粘質土の塊、少量混入する。
- 13. 10YR2/2 黒褐色土 粘質粘土の塊、中程度の塊土。
- 14. 10YR2/2 黒褐色土 粘質粘土の塊、黄色粘質土の塊混入する。
- 15. 10YR3/2 黒褐色土 粘質粘土の塊、黄色少量混入する。
- 16. 10YR2/2 黒褐色土 粘質粘土の塊、黄色粘質土の塊混入する。
- 17. 10YR2/2 Cの土、黒褐色土 粘質粘土の塊、少許土。
- 18. 10YR3/2 黒褐色土 粘質粘土の塊、黄色粘質土の塊混入する。
- 19. 10YR3/2 黒褐色土 粘質粘土の塊、少許土。
- 20. 10YR3/2 黒褐色土 粘質粘土の塊、黄色粘質土の塊混入する。

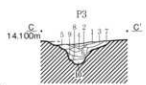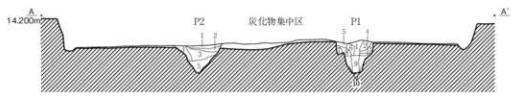

P3

- 1. 10YR3/2 黒褐色土 粘質粘土の塊。
- 2. 10YR3/2 黒褐色土 粘質粘土の塊。
- 3. 10YR3/2 黒褐色土 粘質粘土の塊。
- 4. 10YR3/2 黒褐色土 粘質粘土の塊。
- 5. 10YR3/2 黒褐色土 粘質粘土の塊、中程度。
- 6. 10YR3/2 黒褐色土 粘質粘土の塊。
- 7. 10YR3/2 黒褐色土 粘質粘土の塊、中程度。
- 8. 10YR3/2 黒褐色土 粘質粘土の塊、中程度。
- 9. 10YR3/2 灰褐色土 粘質粘土の塊、中程度。

P1

- 1. 10YR2/2 黒褐色土 粘質中程度の塊、粘質。
- 2. 10YR2/2 黒褐色土 粘質中程度の塊、粘質。
- 3. 10YR3/2 黒褐色土 粘質中程度の塊、粘質。
- 4. 10YR2/2 黒褐色土 粘質中程度の塊、粘質。
- 5. 10YR2/2 黒褐色土 炭塊に付。
- 6. 10YR3/2 黒褐色土 炭塊に付。
- 7. 10YR2/2 黒褐色土 粘質中程度の塊、粘質。
- 8. 10YR3/2 黒褐色土 粘質中程度の塊、粘質。
- 9. 10YR2/1 黒土 粘質中程度の塊、粘質。
- 10. 10YR3/2 黒褐色土 粘質中程度の塊、粘質。


P2

- 1. 10YR2/2 黒褐色土 粘質中程度の塊、粘質。
- 2. 10YR2/2 黒褐色土 粘質中程度の塊、粘質。
- 3. 10YR2/2 黒褐色土 粘質中程度の塊、粘質。
- 4. 10YR2/1 黒土 粘質中程度の塊、粘質。
- 5. 10YR2/2 黒褐色土 粘質中程度の塊、粘質。




第94図 SI41実測図 (縮尺1/60)

SI44

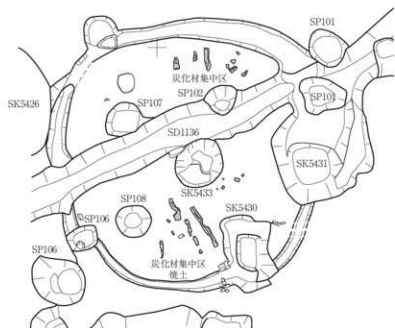


SI48

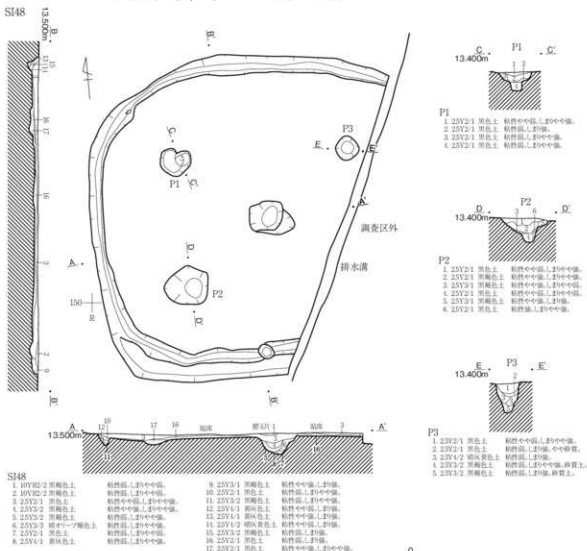

第96圖 SI44・SI48実測図(縮尺1/60)


SI46

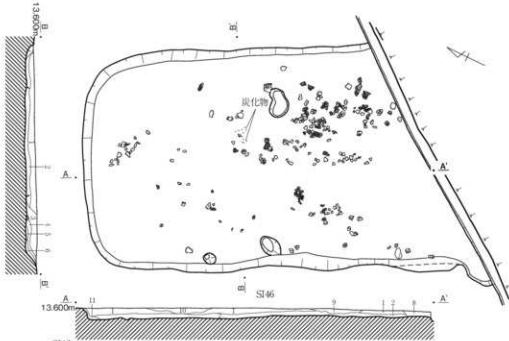

SI46

- | | | | |
|----------------|-----------|-----------------|-----------|
| 1. HVX2-2 赤褐色土 | 粘性中~強土層中強 | 7. HVX4/4 褐色土 | 粘性弱土層中強 |
| 2. HVX2-2 赤褐色土 | 粘性中~強土層中強 | 8. HVX2-2 赤褐色土 | 粘性中~強土層中強 |
| 3. HVX2-2 赤褐色土 | 粘性中~強土層中強 | 9. HVX2/1 赤褐色土 | 粘性中~強土層中強 |
| 4. HVX2-2 赤褐色土 | 粘性中~強土層中強 | 10. HVX2-2 赤褐色土 | 粘性中~強土層中強 |
| 5. HVX2-2 赤褐色土 | 粘性中~強土層中強 | 11. HVX4/4 褐色土 | 粘性弱土層中強 |
| 6. HVX3-3 暗褐色土 | 粘性弱土層中強 | | |

SI47

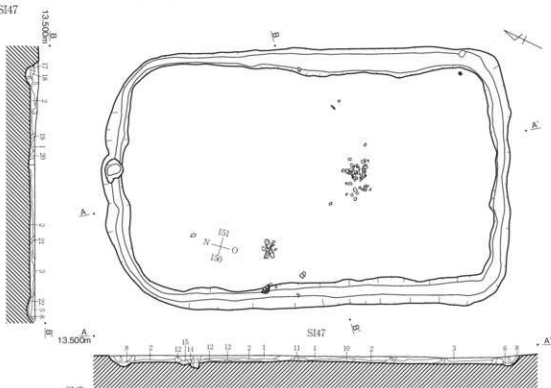


SI47


- | | | | |
|-------------------|-----------|------------------|-----------|
| 1. 2SV2/1 赤褐色土 | 粘性弱土層中強 | 13. 2SV2-1 赤褐色土 | 粘性中~強土層中強 |
| 2. 2SV3-2 赤褐色土 | 粘性弱土層中強 | 14. 2SV3-2 赤褐色土 | 粘性弱土層中強 |
| 3. 2SV3/1 赤褐色土 | 粘性弱土層中強 | 15. 2SV3-2 赤褐色土 | 粘性弱土層中強 |
| 4. 2SV3/3 暗赤~暗褐色土 | 粘性中~強土層中強 | 16. 2SV4-2 暗灰黄色土 | 粘性弱土層中強 |
| 5. 2SV3-2 赤褐色土 | 粘性弱土層中強 | 17. 2SV3-2 赤褐色土 | 粘性中~強土層中強 |
| 6. 2SV4/2 暗褐色土 | 粘性中~強土層中強 | 18. 2SV3-2 赤褐色土 | 粘性弱土層中強 |
| 7. 2SV3-2 赤褐色土 | 粘性中~強土層中強 | 19. 2SV3-3 赤褐色土 | 粘性中~強土層中強 |
| 8. 2SV4/3 暗赤~暗褐色土 | 粘性弱土層中強 | 20. 2SV2-1 赤褐色土 | 粘性中~強土層中強 |
| 9. 2SV2-1 赤褐色土 | 粘性中~強土層中強 | 21. 2SV2-1 赤褐色土 | 粘性中~強土層中強 |
| 10. 2SV3/1 赤褐色土 | 粘性弱土層中強 | 22. 2SV3-2 赤褐色土 | 粘性中~強土層中強 |
| 11. 2SV3/4 赤褐色土 | 粘性弱土層中強 | | |
| 12. 2SV3/4 赤褐色土 | 粘性弱土層中強 | | |

第97図 SI46・SI47実測図(縮尺1/60)

SI45

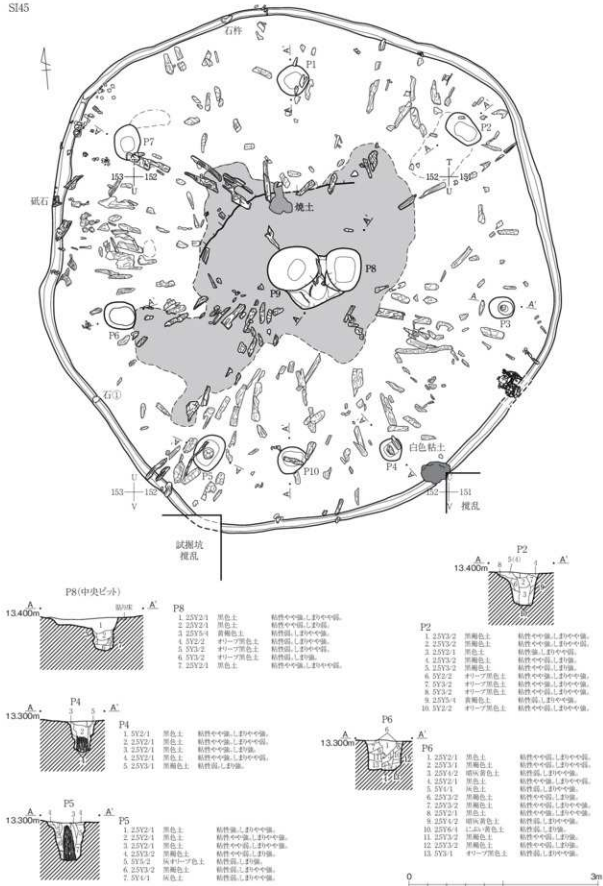

第98図 SI45居住部と炭化材検出状況図 (縮尺1/60)

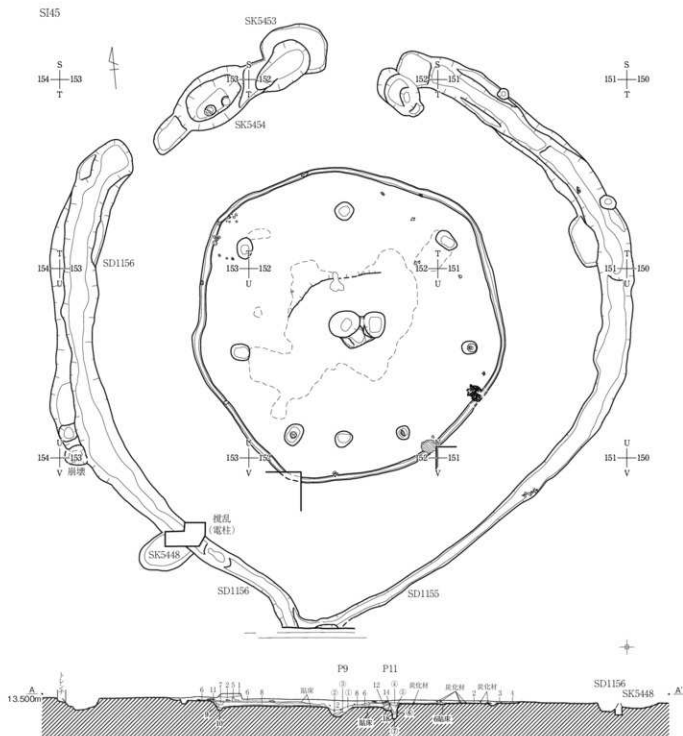

SI45

- | | | |
|-----------|--------|-------------------------------------|
| 1. 25V/3 | 砂リブ層色土 | 粘性土、上中層、灰化層、焼土層を含む。 |
| 2. 5V2/1 | 黒色土 | 粘性土、上中層、炭化材、炭化フロンク、焼土多量含む、灰アロク少量含む。 |
| 3. 10V2/2 | 茶褐色土 | 粘性土、上中層、炭化物粒子多量、灰層を含む。 |
| 4. 25V/4 | 黒色土 | 粘性土、上中層、中中層、V区層上部中心。 |
| 5. 5V2/1 | 黒色土 | 粘性土、上中層、黄色砂質土フロンク多量含む、焼土少量含む。 |
| 6. 25V/2 | 黒色土 | 粘性土、上中層、柱脚中央では黄色土フロンク部分の少量含む、灰床。 |
| 7. 25V/2 | 茶褐色土 | 粘性土、中中層、黄色砂フロンク多量含む、少量含む、灰床。 |
| 8. 25V/2 | 茶褐色土 | 粘性土、上中層、中層に炭化物粒少量含む。 |
| 9. 25V/1 | 茶褐色土 | 粘性土、上中層、黄色土層、炭化物粒微量含む。 |
| 10. 25V/1 | 黒色土 | 粘性土、中層、上中層、黄色土フロンク多量含む、中中層V区層を含む。 |
| 11. 25V/3 | 砂リブ層色土 | 粘性土、中層、上中層、黒色土上の焼土。 |
| 12. 25V/1 | 茶褐色土 | 粘性土、上中層、黄色砂粒微量含む。 |
| 13. 25V/3 | 砂リブ層色土 | 粘性土、中層、黄色砂粒少量含む。 |
| 14. 25V/3 | 砂リブ層色土 | 粘性土、中層、上中層、黄色砂質フロンク多量含む。 |

P9


- | | | |
|-----------|-------|----------|
| ①. 10V2/2 | 1 黒色土 | 粘性土、上中層。 |
| ②. 25V/2 | 1 黒色土 | 粘性土、上中層。 |
| ③. 25V/2 | 1 黒色土 | 粘性土、上中層。 |

P11

- | | | |
|----------|-------|----------|
| ①. 5V2/1 | 1 黒色土 | 粘性土、上中層。 |
| ②. 25V/2 | 1 黒色土 | 粘性土、上中層。 |
| ③. 25V/2 | 1 黒色土 | 粘性土、上中層。 |
| ④. 25V/2 | 1 黒色土 | 粘性土、上中層。 |

第99図 SI45実測図(縮尺1/100)

SI49

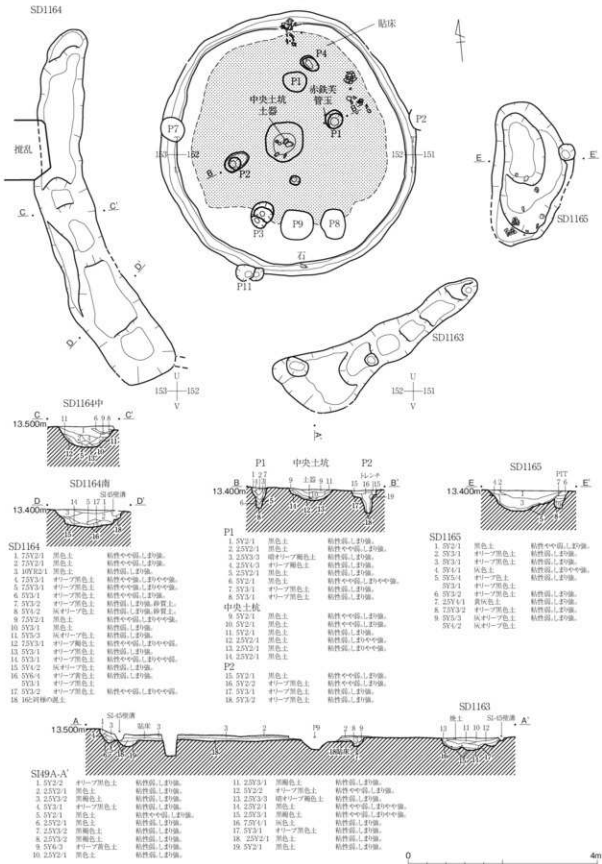

第100図 SI49実測図 (縮尺1/80)

約0.25mを測る。断面は皿形で、埋土はブロック堆積をしていた。遺物は少ない。

SK5405 (第101図) A128区に位置する。円形で、直径約1.6m、深さ約0.46mを測る。断面は、北側は急角度で立ち上がるが、南は緩やかに立ち上がる。底部はやや起伏が多い。埋土は、ブロック堆積で、埋め戻された状況を示している。遺物は弥生時代後期土器が少量出土した。

SK5406 (第101図) A128・129区に位置し、西でSD1141と接する。不整形で、約2.1m×1.9m、深さ約0.42m、方位N68°Wを測る。断面は皿形で、埋土はレンズ堆積である。中央に約35×20cmの礫が1個出土しているが、遺物は少ない。

SK5408 (第101図) A129区に位置し、北側は調査区外である。長楕円形と考えられ、南には小ピットを切っている。検出長約1.3m、幅0.9m、深さ約0.4m、方位N31°Wを測る。埋土は下層がブロック堆積である。遺物は弥生時代後期土器片が僅かに出土したのみである。

SK5409 (第101図) A129区に位置する。楕円形で、約1.72m×1.18m、深さ約0.46m、方位N62°Eを測る。断面は碗形だが、底面や壁面は起伏が多い。埋土はレンズ堆積だが、下層はブロック状になる部分もある。遺物は、弥生時代後期土器片が少量出土したのみである。

SK5412 (第102図) A・B132区に位置し、東でSK5416を切る。楕円形で、約2.18m×1.76m、深さ約0.48m、方位N70°Eを測る。断面は碗形で、東側が少し深くなる。埋土は黒褐色土で単一層に近い。遺物は埋土からやや大きな弥生時代後期土器片が少量出土している。

SK5416 (第102図) A・B132区に位置する。洋梨形で約2.5m×1.5m、深さ約2.5m、方位N6°Eを測る。断面は浅皿形で、埋土は黒褐色土の単一層に近い。遺物は、弥生時代後期土器片が中央やや東側にまとまって出土している。

SK5413・5414 (第102図) B131区に位置する。2基とも楕円形で、SK5413は約1.36m×1m、深さ約0.3m、方位N72°Wを測り、SK5414は約1.1m×0.7m、深さ約0.26m、方位N21°Eを測る。断面は前者が浅皿状、後者が碗形である。

SK5422 (第102図) C・D130・131区に位置し、南はSK5423と東はSK5424と接する。不整形で西側が少し突出する形となっている。約2.5m×1.3m、深さ約3.2m。方位N87°Eを測る。断面は箱形状で、埋土はレンズ堆積である。中央付近に弥生時代後期土器がややまとまって出土している。

SK5423 (第102図) D131区に位置し、南は調査区外である。楕円形と考えられ、幅約1.2m、深さ約0.4m、方位N7°Wを測る。断面は碗形状で埋土はレンズ堆積である。遺物は少ない。



SK5424 (第102図) C130区に位置する。不整形な円形で直径約0.8m、深さ約0.3m、方位N90°を測る。断面はU字状で、埋土はブロック堆積である。遺物は弥生時代後期土器片が底部付近から少量出土している。

SK5421 (第103図) C129区に位置し、東はSI41と接する。西側には、幅約0.28m、深さ約0.1mの溝でSD1136と繋がる。不整形で約1.16m×1.06m、深さ約0.28mを測る。断面は皿状で、埋土はレンズ堆積である。遺物は僅かに弥生時代後期土器片が埋土に含まれていた。SD1136と連結していることから、水路から水を引き込んでいた施設である可能性が高い。

SK5432 (第103図) C129・130区に位置する。楕円形で約1.7m×1.38m、深さ0.5m、方位N75°Eを測る。断面は碗形状で、埋土はレンズ堆積である。遺物は埋土中に弥生時代後期土器片が少量含まれる。

SK5429 (第103図) C・D131区に位置する。南はSK5428と接し、北東は2基のピットに切られる。

SK5404-SK5405

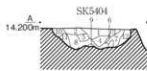
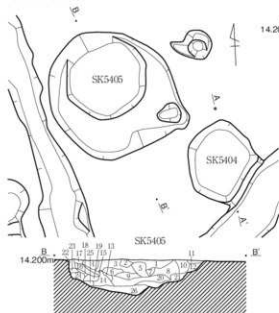


- SK5404
- | | |
|------------------------|-----------|
| 1. 10V32-1 黒色土 | 粘性弱、しまり強。 |
| 2. 10V32-2 黒褐色土 | 粘性弱、しまり強。 |
| 3. 10V32-3 暗褐色土 | 粘性弱、しまり強。 |
| 4. 10V32-4 暗褐色土 | 粘性弱、しまり強。 |
| 5. 10V31-1 1:2.5-青褐色土 | 粘性弱、しまり強。 |
| 6. 10V32-5 黒褐色土 | 粘性弱、しまり強。 |
| 7. 10V32-6 暗褐色土 | 粘性弱、しまり強。 |
| 8. 10V31-2 1:2.5-青褐色土 | 粘性弱、しまり強。 |
| 9. 10V32-7 暗褐色土 | 粘性弱、しまり強。 |
| 10. 10V32-8 黒褐色土 | 粘性弱、しまり強。 |
| 11. 10V31-3 1:2.5-青褐色土 | 粘性弱、しまり強。 |
| 12. 10V32-9 暗褐色土 | 粘性弱、しまり強。 |

SK5405



- | | | | |
|------------------------|------------|------------------|------------|
| 1. 10V32-2 黒褐色土 | 粘性弱、しまり強。 | 14. 10V32-2 暗褐色土 | 粘性中弱、しまり強。 |
| 2. 10V32-2 黒褐色土 | 粘性弱、しまり強。 | 15. 10V32-2 暗褐色土 | 粘性中弱、しまり強。 |
| 3. 10V32-2 黒褐色土 | 粘性弱、しまり強。 | 16. 10V32-1 黒色土 | 粘性中弱、しまり強。 |
| 4. 10V32-2 黒褐色土 | 粘性弱、しまり強。 | | 中々粘着土。 |
| 5. 10V32-2 黒褐色土 | 粘性弱、しまり強。 | 17. 10V32-2 暗褐色土 | 粘性弱、しまり強。 |
| 6. 10V32-2 黒褐色土 | 粘性弱、しまり強。 | 18. 10V32-2 暗褐色土 | 粘性中弱、しまり強。 |
| 7. 23V3-4 1:2.5-青褐色土 | 粘性弱、しまり強。 | 19. 10V32-1 黒色土 | 粘性中弱、しまり強。 |
| | | 20. 10V32-2 暗褐色土 | 粘性中弱、しまり強。 |
| | | 21. 10V32-3 暗褐色土 | 粘性中弱、しまり強。 |
| 8. 10V32-3 暗褐色土 | 粘性弱、しまり強。 | 22. 10V32-2 暗褐色土 | 粘性弱、しまり強。 |
| 9. 10V32-2 暗褐色土 | 粘性弱、しまり強。 | 23. 10V32-2 暗褐色土 | 粘性弱、しまり強。 |
| 10. 10V32-2 暗褐色土 | 粘性弱、しまり強。 | 24. 10V32-2 暗褐色土 | 粘性弱、しまり強。 |
| 11. 10V32-3 暗褐色土 | 粘性弱、しまり強。 | 25. 10V32-2 暗褐色土 | 粘性弱、しまり強。 |
| 12. 10V32-3 1:2.5-青褐色土 | 粘性弱、しまり強。 | 26. 10V32-1 黒色土 | 粘性弱、しまり強。 |
| 13. 10V32-2 暗褐色土 | 粘性中弱、しまり強。 | | 中々粘着土。 |

SK5406-SK5408-SK5409

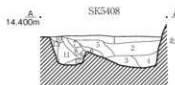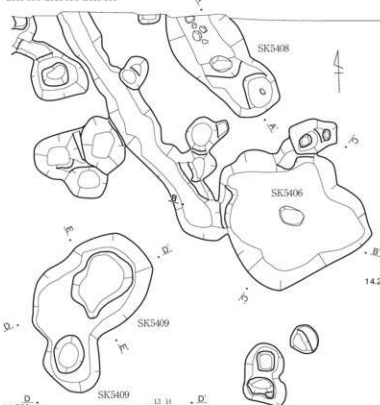


SK5408

- | | |
|------------------------|-----------|
| 1. 10V32-2 暗褐色土 | 粘性弱、しまり強。 |
| 2. 10V32-2 暗褐色土 | 粘性弱、しまり強。 |
| 3. 10V32-1 黒色土 | 粘性弱、しまり強。 |
| 4. 10V32-2 暗褐色土 | 粘性弱、しまり強。 |
| 5. 10V32-2 暗褐色土 | 粘性弱、しまり強。 |
| 6. 10V32-2 暗褐色土 | 粘性弱、しまり強。 |
| 7. 10V32-1 黒色土 | 粘性弱、しまり強。 |
| 8. 10V32-1 黒色土 | 粘性弱、しまり強。 |
| 9. 10V31-3 1:2.5-青褐色土 | 粘性弱、しまり強。 |
| 10. 10V32-2 暗褐色土 | 粘性弱、しまり強。 |
| 11. 10V32-1 黒色土 | 粘性弱、しまり強。 |
| 12. 10V31-3 1:2.5-青褐色土 | 粘性弱、しまり強。 |
| 13. 10V31-3 1:2.5-青褐色土 | 粘性弱、しまり強。 |

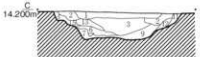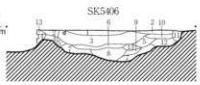

SK5406

- | | |
|------------------------|-------------|
| 1. 10V32-2 暗褐色土 | 粘性中弱、しまり中弱。 |
| 2. 10V32-2 暗褐色土 | 粘性弱、しまり中弱。 |
| 3. 10V31-3 暗褐色土 | 粘性中弱、しまり中弱。 |
| 4. 10V30-6 1:2.5-青褐色土 | 粘性中弱、しまり中弱。 |
| 5. 10V31-3 暗褐色土 | 粘性中弱、しまり中弱。 |
| 6. 10V32-2 暗褐色土 | 粘性中弱、しまり中弱。 |
| 7. 10V30-6 1:2.5-青褐色土 | 粘性弱、しまり強。 |
| 8. 10V32-2 暗褐色土 | 粘性弱、しまり中弱。 |
| 9. 10V32-2 暗褐色土 | 粘性中弱、しまり中弱。 |
| 10. 10V32-2 暗褐色土 | 粘性中弱、しまり中弱。 |
| 11. 10V31-3 暗褐色土 | 粘性中弱、しまり中弱。 |
| 12. 10V31-3 1:2.5-青褐色土 | 粘性弱、しまり強。 |



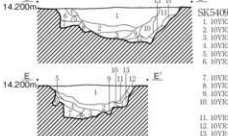


SK5409



- | | |
|------------------------|-----------|
| 1. 10V32-1 黒色土 | 粘性弱、しまり強。 |
| 2. 10V32-2 暗褐色土 | 粘性弱、しまり強。 |
| 3. 10V32-2 暗褐色土 | 粘性弱、しまり強。 |
| 4. 10V32-2 暗褐色土 | 粘性弱、しまり強。 |
| 5. 10V32-2 暗褐色土 | 粘性弱、しまり強。 |
| 6. 10V32-2 暗褐色土 | 粘性弱、しまり強。 |
| 7. 10V32-2 暗褐色土 | 粘性弱、しまり強。 |
| 8. 10V32-2 暗褐色土 | 粘性弱、しまり強。 |
| 9. 10V32-2 暗褐色土 | 粘性弱、しまり強。 |
| 10. 10V32-2 暗褐色土 | 粘性弱、しまり強。 |
| 11. 10V32-2 暗褐色土 | 粘性弱、しまり強。 |
| 12. 10V31-3 1:2.5-青褐色土 | 粘性弱、しまり強。 |
| 13. 10V31-3 1:2.5-青褐色土 | 粘性弱、しまり強。 |
| 14. 10V31-3 1:2.5-青褐色土 | 粘性弱、しまり強。 |

第101図 西地区土坑実測図1 (縮尺1/50)


SK5412-SK5416-SK5418

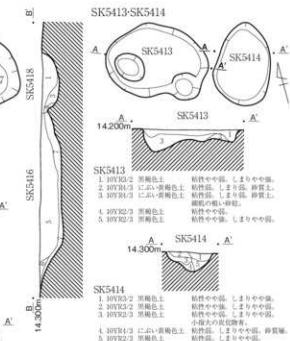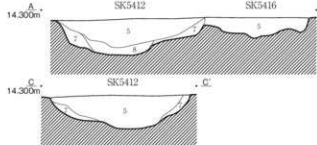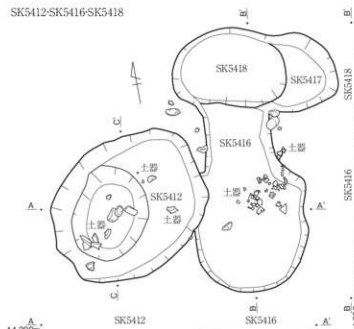


SK5422-SK5423-SK5424

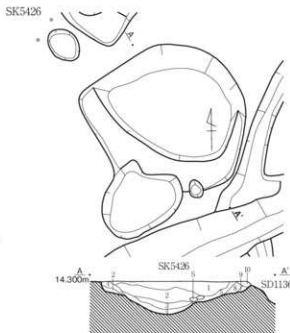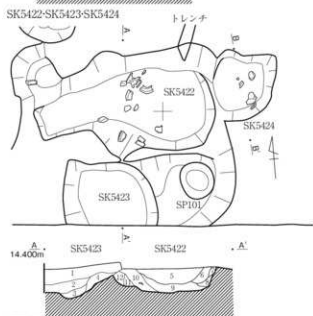

第102図 西地区土坑実測図2 (縮尺1/50)

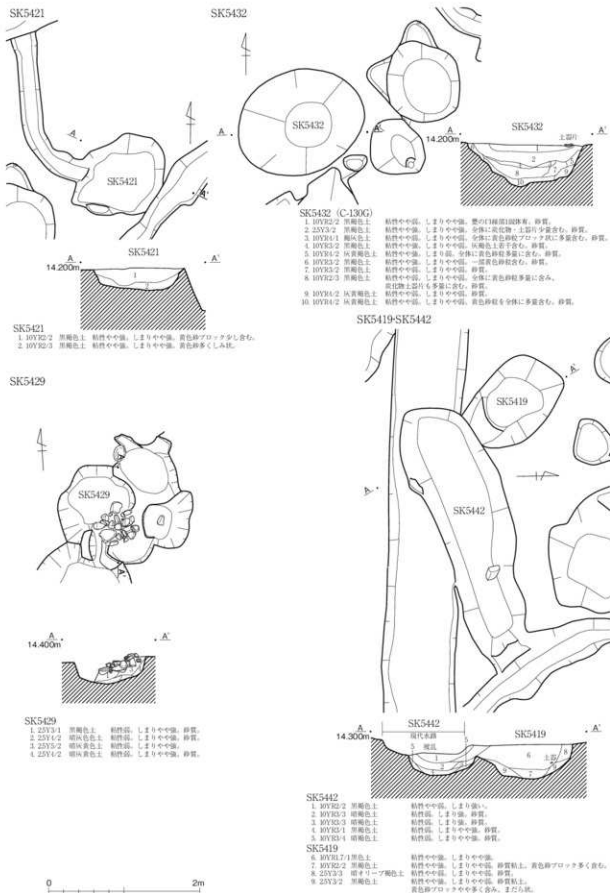

第103図 西地区土坑実測図3 (縮尺1/50)

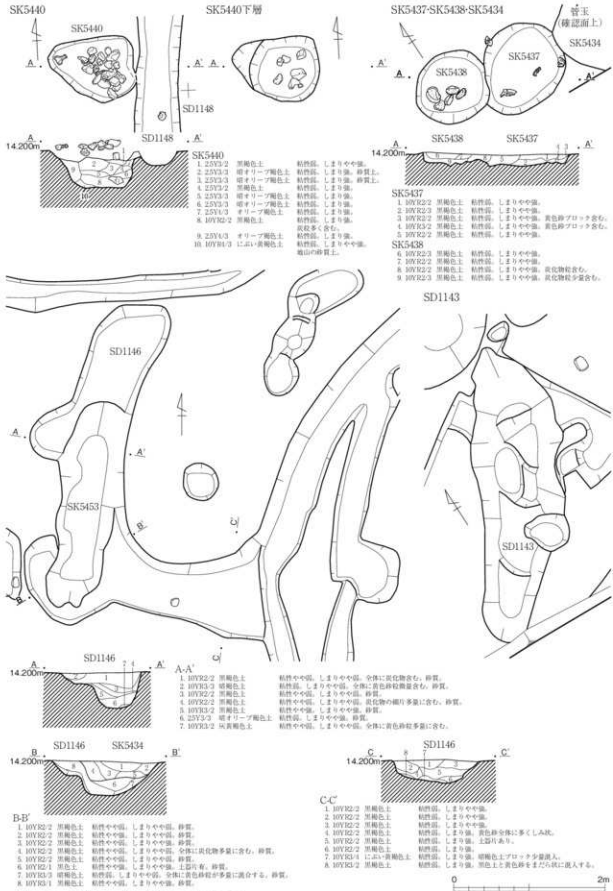

北東付近に肩部から落ち込むような形で礫がまとまって入りこむ。断面は、碗形状を呈する。

SK5419 (第103図) B131区に位置し、SK5442に南側を一部切られる。楕円形で約1.4m×0.92m、深さ約0.45m、方位N46° Wを測る。断面はU字状で、埋土は下層にブロックがある以外は黒色土の単一層である。遺物は少ないが弥生時代後期の甕形土器の口縁部が出土している。

SK5442 (第103図) B131区に位置し、南西側は排水路で上部が削平されている。東はSI40に接し、北東部ではSK5419を切る。長楕円形で、約3.4m×1m、深さ約0.4m、方位N73° Eを測る。断面はU字状で、埋土はレンズ堆積をする。遺物は少ないが、弥生時代後期の受け口状の甕形土器が出土している。

SK5440 (第104) C136に位置する。東側はSD1148に接する。隅丸三角形で約1.14m×0.9m、深さ約0.5m、方位N82° Wを測る。断面は箱形状で、埋土はブロック堆積である。上面に集石と打製石斧1点があり、その下で検出した土坑である。土坑内にも礫が入っていた。土坑内の遺物は無い。

SK5437・5438 (第104図) C134区に位置する。2基は接しているが、切り合い関係は無く同時に存在したと考えられる。SK5437は楕円形で約1.2m×1.06m、深さ約0.15mを測る。SK5438は円形で直径約0.95m、深さ約0.12mを測る。断面は浅皿状で壁は比較的直線的に立ち上がる。遺物は少ないが、SK5437では弥生時代後期の甕形土器口縁部が出土し、SK5438では礫が5個まとまって出土している。

SK5434 (第104図) C134区に位置する。長楕円形で約2.7m×0.8m、深さ約0.45m、方位N10° Eを測る。上層はSD1146に切られている。断面はU字状である。

SD1146 (第104図) C133・134区に位置する。北はSI39に接し、東はSI42に繋がるL字状の溝である。幅約0.8m、深さ約0.3mを測る。

SD1143 (第104図) C・D130区に位置する。不整形な溝状土坑である。長さ約3.8m、幅約1.1m、深さ約0.2～0.4mを測る。僅かに南西方向に湾曲する。北側は一段深くなり緩やかに立ち上がる。遺物は弥生時代後期土器片が少量出土したに過ぎない。

SK5457 (第105図) E143区に位置する。不整形な土坑で、東側が一段低くなる。約1.3m×1.46m、深さ約0.56mを測る。断面は、西側は緩やかで東側は急激に立ち上がる形状となる。埋土は水平堆積をしている。東肩部から中央に向かって、弥生時代後期土器がまとまった形で出土している。


SK5456 (第105図) D・E143区に位置する。小判形で約1.95m×0.84m、深さ約0.4m、方位N59° Eを測る。断面は箱形に近く、底面は平坦である。埋土は水平堆積状を呈する。遺物は破片のみで少ない。墓塚の可能性がある。

SK5474 (第105図) G・H147・148に位置する。不整な楕円形で、約1.84m×1.4m、深さ約0.25m、方位N13° Wを測る。断面は浅皿状で、埋土はブロック堆積である。中央やや南の底面付近で弥生時代中期の甕形土器がまとまって出土している。

SK5472 (第105図) I146区に位置する。隅丸長方形で、約1.5m×1.2m、深さ約0.56m、方位N85° Wを測る。南側は浅い落ち込み約0.4m見られる。断面は箱形状で、埋土はレンズ状堆積だが、下層は流れ込んだような堆積を示す。遺物は埋土中に破片で弥生時代後期土器がやや多く含まれるが、復元可能なものはなかった。


SK5463 (第105図) F143・144区に位置する。やや不整な楕円形で、約2.1m×1.1～1.2m、深さ約3.6m、方位N63° Eを測る。横断面はV字形で、埋土はブロック堆積である。遺物は破片のみで少ない。

SK5457

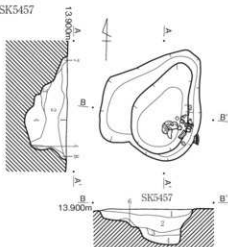


- SK5457
- | | |
|---------------------|---------------|
| 1. 10YR3/2 赤褐色土 | 粘性や中強。しまりや中強。 |
| 2. 10YR2/2 赤褐色土 | 粘性弱。しまりや中強。 |
| 3. 2.5Y2/1 黒色土 | 粘性や中強。しまりや中強。 |
| 4. 10YR2/1 赤色土 | 粘性強。しまり強。 |
| 5. | |
| 6. 10YR3/2 赤褐色土 | 粘性や中強。しまりや中強。 |
| 7. 2.5Y2/2 赤褐色土 | 粘性弱。しまりや中強。 |
| 8. 2.5Y2/3 暗オリーブ褐色土 | 粘性弱。しまりや中強。 |

SK5456

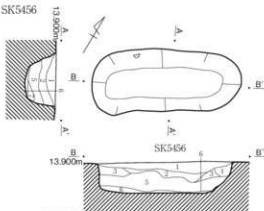


- SK5456
- | | |
|---------------------|-------------------------------|
| 1. 10YR2/2 赤褐色土 | 粘性や中強。しまりや中強。 |
| 2. 2.5Y2/2 赤褐色土 | 粘性や中強。しまりや中強。 |
| 3. 2.5Y2/1 黒色土 | 粘性や中強。しまりや中強。 |
| 4. 2.5Y2/2 赤褐色土 | 粘性や中強。しまりや中強。 |
| 5. 2.5Y2/3 赤褐色土 | 粘性弱。しまりや中強。暗炭層。 |
| 6. 2.5Y2/3 暗オリーブ褐色土 | 粘性弱。しまりや中強。若干の炭化物層。 |
| 7. 10YR1/4 褐色土 | (本邦の遺跡の可能性有)
粘性や中強。しまりや中強。 |

SK5474

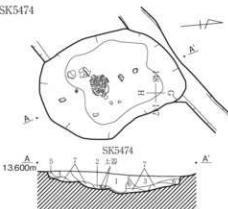


- SK5474
- | | |
|--------------------|-------------------------------------|
| 1. 10YR2/1 黒色土 | 粘性強。しまりや中強。炭多量混入。 |
| 2. 10YR2/1 暗しまりや中強 | 粘性や中強。しまりや中強。土層が多く含む。 |
| 3. 10YR2/1 黒色土 | 粘性強。しまりや中強。炭多量混入。 |
| 4. 10YR2/2 赤褐色土 | 粘性や中強。しまりや中強。 |
| 5. 10YR2/2 赤褐色土 | 粘性や中強。しまりや中強。 |
| 6. 10YR2/1 黒色土 | 粘性強。しまり強。暗炭層。 |
| 7. 10YR2/2 赤褐色土 | 粘性や中強。しまりや中強。赤褐色粘質土と黄色砂質土。赤褐色粘土の混入。 |

SK5463

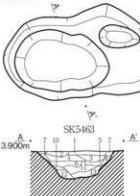

- SK5463
- | | |
|------------------|---------------|
| 1. 10YR3/2 赤褐色土 | 粘性や中強。しまり強。 |
| 2. 10YR2/1 赤褐色土 | 粘性や中強。しまり強。 |
| 3. 10YR2/3 赤褐色土 | 粘性や中強。しまり強。 |
| 4. 10YR3/3 赤褐色土 | 粘性や中強。しまりや中強。 |
| 5. 10YR2/2 赤褐色土 | 粘性や中強。しまりや中強。 |
| 6. 2.5Y2/2 赤褐色土 | 粘性や中強。しまりや中強。 |
| 7. 10YR3/2 赤褐色土 | 粘性や中強。しまりや中強。 |
| 8. 2.5Y2/2 赤褐色土 | 粘性や中強。しまりや中強。 |
| 9. 2.5Y2/3 赤褐色土 | 粘性や中強。しまりや中強。 |
| 10. 2.5Y2/3 赤褐色土 | 粘性や中強。しまりや中強。 |
| 11. 2.5Y2/2 赤褐色土 | 粘性弱。しまり強。暗炭層。 |
| 12. 10YR2/2 赤褐色土 | 粘性弱。しまり強。暗炭層。 |
| 13. 2.5Y2/2 赤褐色土 | 粘性弱。しまり強。暗炭層。 |
| 14. 2.5Y2/2 赤褐色土 | 粘性弱。しまり強。暗炭層。 |
| 15. 2.5Y2/3 赤褐色土 | 粘性弱。しまり強。暗炭層。 |
| 16. 2.5Y2/3 赤褐色土 | 粘性弱。しまり強。暗炭層。 |
| 17. 2.5Y2/2 赤褐色土 | 粘性弱。しまり強。暗炭層。 |
| 18. 10YR2/2 赤褐色土 | 粘性弱。しまり強。暗炭層。 |


SK5472

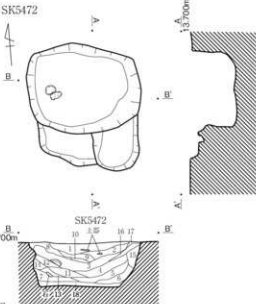


- SK5472
- | | |
|--------------------|-------------------------------|
| 1. 10YR3/2 赤褐色土 | 粘性や中強。しまりや中強。 |
| 2. 10YR2/2 赤褐色土 | 粘性弱。しまり強。炭化物層含む。 |
| 3. 10YR2/2 赤褐色土 | 粘性弱。しまり強。炭化物層含む。 |
| 4. 2.5Y1/1 黄白色土 | 粘性強。しまり強。黄白色粘土少量含む。炭化物層少量含む。 |
| 5. 2.5Y1/3 オリーブ褐色土 | 粘性強。しまり強。粘質層含む。炭多量含む。 |
| 6. 2.5Y2/1 赤褐色土 | 粘性弱。しまり強。やや砂質で少し粘質層。 |
| 7. 10YR1/3 濃い赤褐色土 | 粘性や中強。しまりや中強。地山の土混入する。 |
| 8. 2.5Y2/3 赤褐色土 | 粘性弱。しまりや中強。赤色土アロクと多い。 |
| 9. 10YR2/2 赤褐色土 | 粘性弱。しまりや中強。 |
| 10. 10YR2/2 赤褐色土 | 粘性弱。しまりや中強。 |
| 11. 10YR2/2 赤褐色土 | 粘性や中強。しまりや中強。 |
| 12. 10YR2/2 赤褐色土 | 粘性や中強。しまり強。粘質層粘土アロク(φ20mm)含む。 |
| 13. 2.5Y2/2 赤褐色土 | 粘性や中強。しまり強。炭化物層少量。 |
| 14. 10YR2/2 赤褐色土 | 粘性弱。しまりや中強。黄色砂土を多少混入した土層。 |
| 15. 2.5Y2/3 赤褐色土 | 粘性弱。しまり強。地山の粘土層。 |
| 16. 2.5Y2/3 赤褐色土 | 粘性や中強。黄色砂土を多少混入した土層。 |
| 17. 2.5Y2/2 赤褐色土 | 粘性や中強。しまりや中強。黄色粘質土に混入する。 |
| 18. 10YR2/2 赤褐色土 | 粘性弱。しまりや中強。粘質土。粘質土少量含むに層積する。 |

第105図 西地区土坑実測図5(縮尺1/50)


SK5459

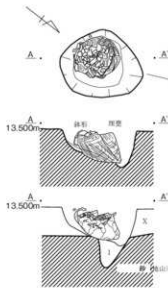

SK5452-SK5459-SK5470

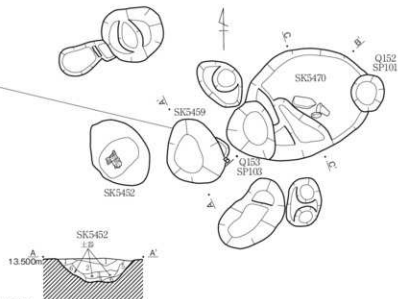

SK5450

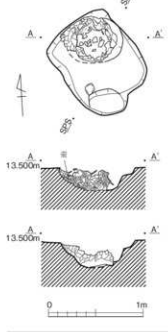


SK5452

1. 25Y3-3 暗オリーブ褐色土 粘質泥、しまり強、炭化物(φ1-2mm)少量に少量含む。
2. 25Y3-3 暗オリーブ褐色土 粘質泥、しまり強、黄色土を散ら。[土底へアゾグノシ]して置ける。
2. 25Y3-2 黒褐色土 粘質中硬、しまり中強、炭化物(φ5mm以下)全体に多く含む、黄色土が少量混入。
3. 25Y3-2 黒褐色土 粘質中硬、しまり中強、土底へ炭化物(不明)。
4. 25Y3-2 黒褐色土 炭化物(不明)少量、黄色砂質土全体に少量含む。
5. 25Y3-3 黄褐色土 粘質泥、しまり強、炭化物(φ5mm以下)少量、25Y3-3暗オリーブ褐色土と混入し中々多く含む。
6. 25Y3-3 黄褐色土 粘質泥、しまり強、炭化物(φ1-2mm)少量含む。

25Y3-3暗オリーブ褐色土アゾグノシ中々多く含む、全体に砂質。

SK5470

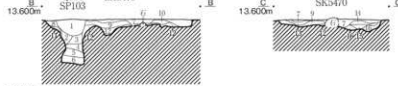

SK5470


1. 10YR2-2 黒褐色土 粘質中硬、しまり中強、炭若干多めに混じる。黄色砂質土アゾグが散在に少量混入。黄色砂質土が散在(層状)して置ける。
2. 10YR3-2 黒褐色土 粘質中硬、しまり中強、炭若干多めに混じる。黄色砂質土が散在に少量混入。
3. 10YR3-2 灰黄褐色土 粘質中硬、しまり中強、若干砂性の強い層。2層目より若干多量黄色砂質土含む。炭散在含む。
4. 10YR1-3 灰黄褐色土 粘質泥、しまり中強、砂性の強い層。炭少量含む。
5. 10YR1-3 じいい黄褐色土 粘質泥、しまり中強、砂質土の層。炭散在含む。
6. 10YR3-2 黒褐色土 粘質中硬、しまり中強、炭若干多めに混じる。黄色砂質土が全体に少量混入する。
7. 10YR3-2 黒褐色土 粘質中硬、しまり中強、炭若干多めに混じる。黄色砂質土が全体に少量混入する。
8. 10YR3-2 黒褐色土 粘質中硬、しまり中強、若干砂性の強い層。炭散在含む。
9. 10YR3-2 黒褐色土 黄色砂質土が散在に混入する。
10. 10YR3-2 黒褐色土 粘質中硬、しまり中強、若干砂性の強い層。炭少量混入する。
11. 10YR3-2 黒褐色土 粘質中硬、しまり中強、10YR2-2黒褐色土の粘質土アゾグがまだら状に混じる。炭散在含む。
12. 10YR1-3 じいい黄褐色土 黄色砂質土アゾグが少量混入する。
13. 10YR3-2 黒褐色土 粘質中硬、しまり中強、炭散在含む。砂性の強い層。
14. 10YR3-2 黒褐色土 粘質中硬、しまり中強、若干砂性の強い層。炭散在含む。
15. 10YR3-2 灰黄褐色土 粘質中硬、しまり中強、若干砂性の強い層。黒褐色粘質土アゾグ少量混入する。炭散在含む。
16. 10YR2-2 黒褐色土 粘質中硬、しまり中強、炭散在含む。10YR2-2黒褐色土の粘質土アゾグがまだら状に多量混入。黄色砂質土アゾグが散在に少量混入する。

Q152 SP101



1. 10YR2-2 黒褐色土 粘質中硬、しまり中強、炭散在の粒が全体に少量混入。砂性の強い層。
2. 10YR3-3 黒褐色土 粘質中硬、しまり中強、炭散在の粒が全体に少量混入。砂性の非常に強い層。
3. 10YR3-3 明褐色土 粘質中硬、しまり中強、黄色砂質土が全体に多く混入しているため、中々厚味がつかっている。
4. 10YR3-3 明褐色土 炭散在、黒褐色粘質土がアゾグ少量混入。砂性の強い層。
5. 10YR3-3 黒褐色土 粘質中硬、しまり中強、暗1層よりやや明るい色の層。炭の粒が全体に少量混入。砂性が強い層。
6. 10YR3-2 黒褐色土 粘質中硬、しまり中強、黄色砂質土がまだら状に全体に多く混入。炭散在が全体に少量混入。砂性の強い層。
7. 10YR3-2 黒褐色土 粘質中硬、しまり中強、炭の層より粒の大きい炭が全体に少量混入。砂性の非常に強い層。

第106図 西地区縄文時代の遺構実測図 (縮尺1/50・1/40)

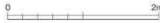

SK5470(第106図) Q152・153に位置する。東西をビットで切られる楕円形で、推定約1.7m×1.4m、深さ約0.15m、方位N66°Eを測る。中央付近に礫が出土している。断面は浅皿状である。遺物は縄文晩期、弥生中期土器小片が僅かに出土している。ビットはQ152SP101が、直径約0.4m、深さ約0.7mを測り、約0.2mの柱の痕跡が見られた。Q153SP103は、直径約0.3m、深さ約0.6mを測る。柱の痕跡は見られず、上端径は約0.6mに広がっている。

SK5452(第106図) Q153区に位置する。楕円形で、約1m×0.7m、深さ約0.3m、方位N30°Wを測る。断面は碗状で、埋土はブロック堆積である。遺物は下層から、縄文晩期の土器小片が僅かに出土している。

SK5459(第106図) Q153区に位置する。遺構密度が低い中で、やや遺構が群を成す場所の一角を占め、SK5470と近接する。縄文時代晩期の土器棺が埋設された掘り方である。約0.8m×0.7mの不整な円形で深さは約0.4mを測り、北よりの底部はさらに約0.3m深く掘られていた。

土器棺は粗製の条痕文壺形土器で、蓋として有文浅鉢と条痕文鉢が使用されていた。蓋の鉢は完形品ではなく、破片の再利用である。口を南東方向に向け、土坑の壁にもたれかかせるように傾けた状態で置かれていた。土圧により、土器は潰れていたが、形状はほぼ保った形で遺っていた。

SK5450(第106図) R151区に位置する。約9.6m×8.6mの隅丸方形で、断面は鉢状で深さ約2.5mを測る。北寄り部分に、縄文時代晩期条痕文の壺形土器が潰れた状態で出土した。底部は土器の置かれていた北側の部分はやや深く掘り込まれていたが、南側はほぼ平坦な状態であった。

SK5459と同様土器棺で、口を西側に向けてやや壁にもたれ掛けるように横たえて、口部分は条痕文の小型鉢の一部で蓋がされた状態であった。SK5459に比べ土圧による潰れ形は大きく、原型は保っていなかった。他に遺物などは出土していない。


(4) 溝

SD1134(第107図) D133～B141の間で検出された東西溝で、途中北へ2条(SD1137・SD1149)、南へ1条(SD1133)枝分かれする。幅約1.6mで、南への分岐以西は若干狭くなる。断面はV字状で、深さは弥生時代の確認面から約0.4mを測る。土層断面観察では、流れを示す砂層が見られ、それが弥生時代以降も続いていたことが確認できる。古墳時代後期の水田が営まれた段階でも、水路として機能していた可能性が高く、同じ場所で溝が確認されている。溝内部にはほとんど遺物を含まないが、D134区川岸で土器がまとめて出土している。

川5との分流点は調査区外のため明らかではないが、方向から考えて川5から水を取り入れた水路であると考えられる。川5からは堰状遺構が検出されており、位置から判断すると、その堰で流れを調整して取り入れた可能性もある。分岐する溝は細いが、ほぼ平行しており、計画的に水を流した灌漑施設であると考えられる。集落も、この水路を境に途切れていることから、西側には水田が広がっていた可能性が高い。調査区が曲がってしまうため水田の確認はできなかった。

SD1158(第108図) N149～L151区に延びる溝で、幅1～1.6m、深さ約0.6mを測る。断面はV字状で、底には幅約0.3mの箱筒状の溝が見られる箇所もある。遺物は少ないが、N・M150区付近の下層で、弥生時代中期の甕形土器片が出土している。埋土には砂層は見られず、常時水が流れていたものではないと考えられ、SD1158は谷状地形の底に当たる部分に造られていることから、排水路的な役割を持つ溝であったといえる。


SD1157(第109図) Q・R151区、S148の西側に位置する。南は広がりSK5471と重なる。幅0.6m前

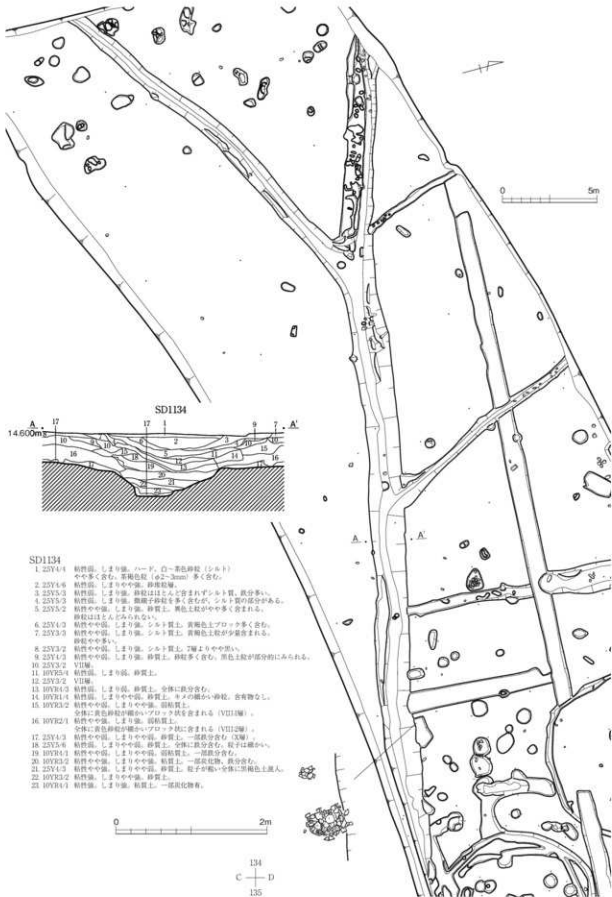

SD1134

1. 23Y4-1 粘質土、しまり強。ハード、白〜黄色砂粒（シルト）の中多量含む。厚層土層（約2-3mm）多く含む。
2. 23Y4-6 粘質土、しまりの中強。砂質粘土。
3. 23Y5-3 粘質土、しまり強。砂粒はほとんど含まれずシルト質。炭分少。
4. 23Y5-3 粘質土、しまり強。炭質砂質土を多く含むが、シルト質の部分がある。
5. 23Y5-2 粘質土の中強、しまり強。砂質土。黄色土粒がやや多く含まれる。砂粒はほとんどみられない。
6. 23Y4-3 粘質土の中強、しまり強。シルト質土。黄褐色土プロック多く含む。砂粒の中多。
7. 23Y3-3 粘質土の中強、しまり強。シルト質土。黄褐色土粒が少量含まれる。砂粒の中多。
8. 23Y3-2 粘質土の中強、しまり強。シルト質土。7層より中強。
9. 23Y4-3 粘質土の中強、しまり強。砂質土。砂粒多く含む。黄色土粒が部分的にみられる。
10. 23Y3-2 V形跡。
11. 10YR5-4 粘質土、しまり強。砂質土。
12. 23Y3-2 V形跡。
13. 10YR4-2 粘質土、しまり強。砂質土。中強に炭分含む。
14. 10YR4-4 粘質土、しまりの中強。砂質土。シルト質の硬い砂粒。含有物なし。
15. 10YR3-2 粘質土の中強、しまりの中強。粘結質土。
16. 10YR2-3 粘質土の中強、しまり強。粘結質土。全体に黄色砂粒が細かいプロック状に含まれる（VII12層）。
17. 23Y4-3 粘質土の中強、しまりの中強。砂質土。一部炭分含む（5層）。
18. 23Y5-6 粘質土、しまりの中強。砂質土。中に炭分含む。炭子は細かい。
19. 10YR4-3 粘質土の中強、しまりの中強。粘結質土。一部炭分含む。
20. 10YR2-2 粘質土の中強、しまりの中強。粘結質土。一部炭分、炭分含む。
21. 23Y4-3 粘質土の中強、しまりの中強。砂質土。炭子が多い全体に黄褐色土層入。
22. 10YR2-2 粘結土、しまりの中強。砂質土。
23. 10YR4-1 粘質土、しまり強。粘質土。一部炭分含む。

第107図 SD1134実測図（縮尺1/200・1/50）

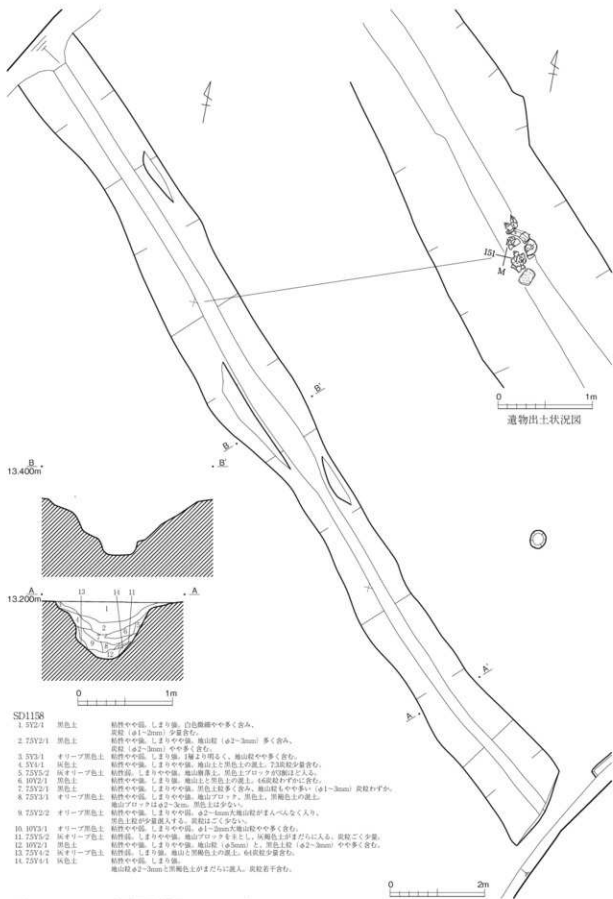

第108図 SD1158実測図(縮尺1/80・1/40)

後で、長さはSK5471の端までで約5.55mを測る。深さは0.08mと浅く断面は浅皿状となる。北側で土器が集中して出土しており、甕形土器2点と高坏1点がそれぞれ一個体分、潰れた状態で出土した。弥生時代後期の古い段階に属すると考えられる。

SD1159（第109図） P149～151区、S148の北側に位置する。幅0.5～0.8mで深さ約0.22m、長さ約6.3mを測る。断面はV字状となる。遺物は中央付近に破片で散在していた。弥生時代後期土器で、SD1157とほぼ同時期と考えられる。

（5）川5と堰状遺構

川5 川5はA120～D128区に位置する、中地区と東地区の境に位置する。幅30m以上、深さは深いとことで集落地山面から約2mに達する。調査区を北東から南東に横切り、底の高低差から北東（九頭竜川方向）から南東方向へ流れていたものと考えられる。堆積土の大半は砂で、流水作用によって堆積したものである。底は砂礫層に達し、川の堆積物と地山との区別は付きにくい状況となっていた。川岸は緩やかに立ち上がるが、浸食によって、一部の遺構が削られていた。水位が高いときは集落面まで達した可能性は高いが、集落が洪水で水を被ったような痕跡は認められていない。

川5は、本遺跡で確認された川の中では最大のもので、特に深さがある点は重要である。水量が一定量確保されていたと考えられ、西岸から5～10mの地点、最深部から約10mの地点で堰状遺構が残されていたことから裏付けられる。

東対岸には大きく入江状に意図的に整形された箇所が確認されていることから、舟を利用していた可能性が高い。九頭竜川から分岐したと考えられることから、水運に利用された可能性も考えられる。

遺物は、集中している箇所こそ無かったが、万遍なく多量に出土している。時期は弥生時代後期が大半であるが、縄文晩期も少量ながら含まれていることから、弥生時代の集落が営まれる以前から存在していたと考えられる。遺物には磨滅がほとんど見られず、水流により流されて来たものではなく、周辺の集落から廃棄・流れ込んだものであることが分かる。


堰状遺構（第110図） 川5の南東側、C125・126区付近に位置する。本体は3.5m×4mの範囲に広がる。長さ約2.7mの横木が2本東西に横たわり、その上に2m前後の枝木の端を被せるような形で直交させている。その、北側には網代も見つかっている。当時の構造は、2本の横木と足となる木を組み合わせて切り妻状に組み上げ、その棟に当たる部分に斜めに2m程の木を立てかけて、切り妻屋根状の骨格を造り、その上に網代を貼って、水の流れを受けたものと考えられる。網代が南東側でも出土しているが、水流で流された結果と考えられる。この堰の対岸は、大きく抉り込まれた入江状となり、木製品や枝材などが出土した場所となることから、この辺りから南にかけて、何らかの施設が集まっている可能性が高い。

網代は、幅4～5mmの繊維6本を1つの帯として、網代編みで編み込んだものである。柵内のものは50cm四方の広がりを持つ。南側のものは幅30～40cmで重なりながら調査区外へ続いており、大きさは不明である。

堰状遺構と関係があるかは不明だが、網代から東へ1.5m程離れた位置から、幅約1cmの草の繊維で作られた網籠が出土している。出土状況では、長さ37cm、胴部幅17cm、口幅18cmを測る。残存状況は良くはないが、繊維の編み上げ方は明瞭に観察できる。口部の残りは悪く、構造は不明である。六ツ目編みと呼ばれる編み方で作られ、間隔が広く3cm位の隙間が空く。対象物は比較的大きなものと考えられる。

樹種は、網代と網籠共にイネ属タケ亜科であった。土壌の花粉分析の結果でも、周辺にはタケ亜科の


SK5471-SD1157

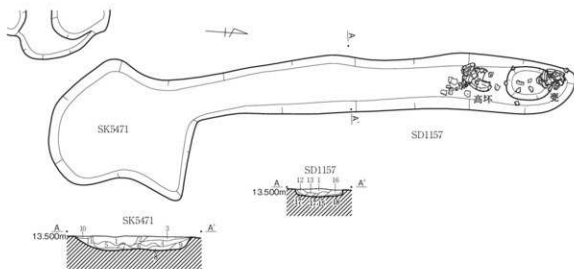

SK5471・SD1157

- | | |
|-----------------------|---|
| 1. 10V32/1 黒色土 | 粘性の中強。しまりや中強。黄色砂質土アロツクが軽微に少量混入。炭酸鈣混入。 |
| 2. 10V32/2 黒褐色土 | 粘性の中強。しまりや中弱。黄色砂質土がまだら状に少量混入。炭酸鈣混入。 |
| 3. 10V32/3 黒褐色土 | 粘性の中強。しまりや中強。黄色砂質土アロツクがg10mm程度の粗まりで入る。炭酸鈣含む。 |
| 4. 10V32/4 黒色土 | 粘性の中強。しまりや中弱。炭酸鈣混入。黄色砂質土アロツクが軽微に少量混入。 |
| 5. 10V32/5 黒褐色土 | 粘性の中強。しまりや中強。やや多量の黄色砂質土がまだら状に混入。 |
| 6. 10V32/6 黒褐色土 | 粘性の中強。しまりや中強。やや多量の黄色砂質土がまだら状に混入。 |
| 7. 10V32/7 黒褐色土 | 粘性の中強。しまりや中強。多量の黄色砂質土と黒褐色粘質土がまだら状に入り混入する層。砂性が強い。炭酸鈣含む。 |
| 8. 10V32/8 黒褐色土 | 粘性の中強。しまりや中強。多量の黄色砂質土と黒褐色粘質土がまだら状に入り混入する層。砂性の非常に強い層。 |
| 9. 23V3/3 逆サリフツ褐色土 | 粘性弱。しまりや中強。黄色砂質土。黒褐色粘質土がまだら状に少量混入。砂性の非常に強い層。 |
| 10. 10V32/9 黒褐色土 | 粘性の中強。しまりや中強。黄色砂質土のアロツク少量混入。 |
| 11. 10V32/10 にいり黄褐色土 | 粘性弱。しまり強。砂質土の層。黒褐色粘質土アロツクが少量混入。 |
| 12. 10V32/11 黒褐色土 | 粘性の中強。しまりや中強。黄色砂質土がまだら状に少量混入。若干砂性の強い層。炭酸鈣混入。 |
| 13. 10V32/12 オリーブ褐色土 | 粘性弱。しまりや中強。砂質土の層。2-14層に落ち込んだ砂質土アロツク。 |
| 14. 層12層と同一層 | |
| 15. 10V32/13 黒褐色土 | 粘性の中強。しまりや中強。砂性の強い層。黒褐色(10V32/2)粘質土と多量の黄色砂質土がまだら状に入り混入する。炭酸鈣混入。 |
| 16. 10V32/14 黒褐色土 | 粘性の中強。しまりや中強。若干砂性の強い層。少量の黄色砂質土と黒褐色粘質土(炭酸鈣)がまだら状に混入。 |
| 17. 10V32/15 にいり黄褐色土 | 粘性弱。しまりや中強。砂質土の層。黒褐色粘質土アロツクが少量混入。 |
| 18. 10V32/16 逆サリフツ褐色土 | 粘性弱。しまりや中強。砂質土の層。黒褐色粘質土アロツクが少量混入。 |

SD1159

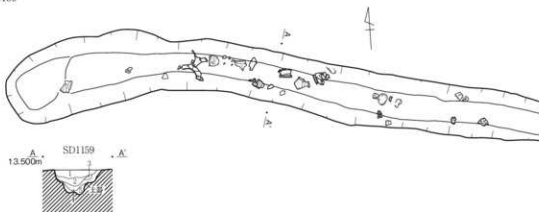


SD1159

- | | |
|---------------------|---|
| 1. 10V32/2 黒褐色土 | 粘性の中強。しまりや中強。黄色砂質土がまだら状に少量混入。炭酸鈣混入。 |
| 2. 10V32/1 黒色土 | 粘性の中強。しまりや中強。黄色砂質土がまだら状に少量混入。炭酸鈣混入。 |
| 3. 10V32/13 にいり黄褐色土 | 粘性弱。しまりや中強。砂質土の層。黒褐色粘質土アロツクが少量混入。炭酸鈣混入。 |
| 4. 10V32/11 黒褐色土 | 粘性の中強。しまりや中強。黄色砂質土アロツクが軽微に若干多く混入。炭酸鈣混入。 |
| 5. 10V32/3 黒褐色土 | 粘性の中強。しまりや中強。黒褐色粘質土と多量の黄色砂質土がまだら状に入り混入。上部片含む。 |

第109図 SD1157・SD1159・SK5471実測図(縮尺1/40)

0 2m

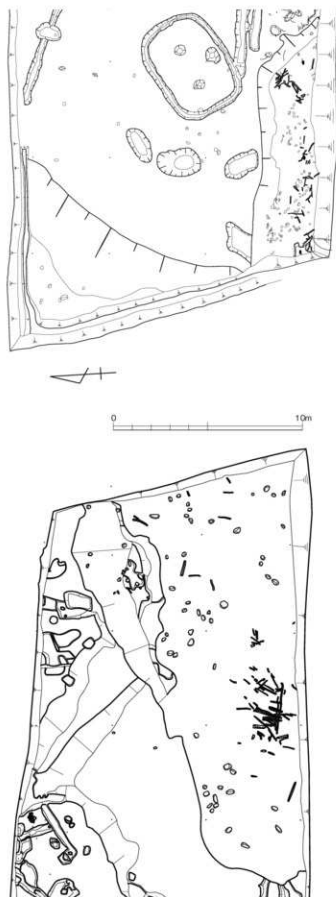

第110図 川5平面図 (縮尺1/200)


クマザサやネザサが比較多く存在していたことが指摘されている。周辺に生えていたササ類の茎を利用して作製されたもので、かなり丈夫なものであったことが窺える。

(6) 土器集中区


E144区(第111図) E114区北東側のⅧb層中で検出した土器集中区である。長さ約3m、幅約0.7mの帯状にはほぼ完形の土器が点在していた。北から広口壺、長頸壺、甕の3点が見られ、その内両側の2点は、正立した状態で出土し、中央の長頸壺は南に口を向けて横たわっていた。他に破片で、広口壺が1点出土している。出土状況からⅧb層の上層段階で置かれたものであることが分かる。この付近が生活面であったことを示すと考えられる。土器が正立して置かれていたことから、なんらかの祭祀的行為がこの場所で行われたと考えてよいだろう。すべて弥生時代後期に属するが、川5付近の集落で出土したものより若干古い様相があり、むしろ、SI45などの住居に近い。

A126SP101上面(第111図) 川5に隣接する、A126SP101の埋土上面で壺形土器のほぼ1個体分が潰れた状態で出土している。

K・L150区(第111図) Ⅷb層中で、壺形土器の破片が散在する状態で出土した。口縁部と肩から胴部にかけての破片で、全周の1/4程度に止まった。その他、1点打製石斧も出土している。

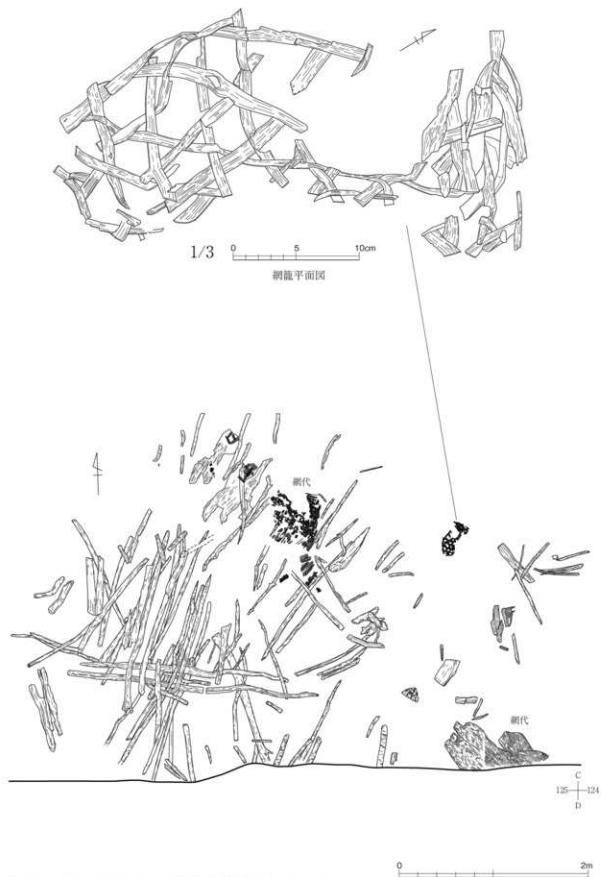

第111図 川5内環状遺構および網籠出土状況図（縮尺1/40・1/3）

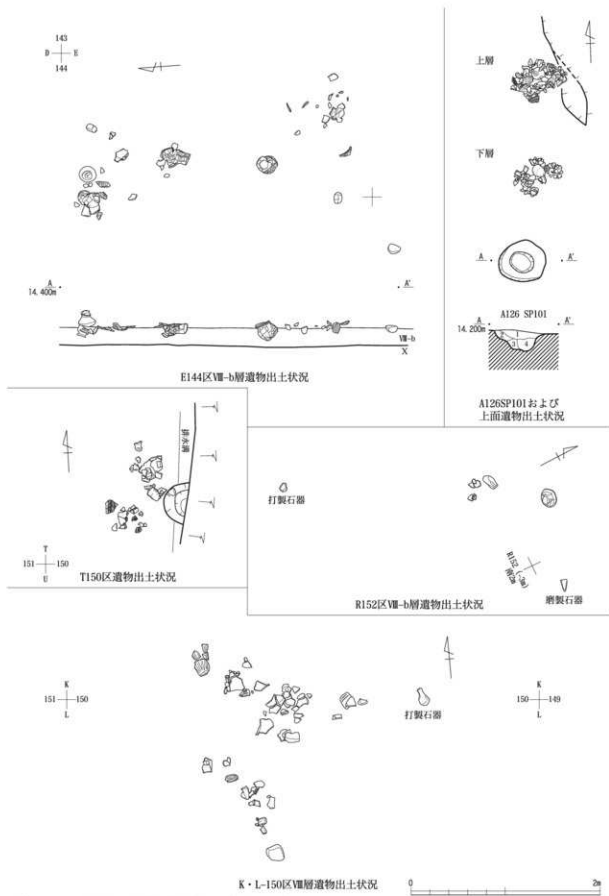

第112図 西地区ⅤB層遺物出土状況図 (縮尺1/40)

第2節 中層（古墳時代後期）の遺構

古墳時代後期と考えられる遺構には、溝と水田がある。遺物がほとんど出土していないので、正確な時期を決めることは難しいが、水田面から僅かに出土した須恵器と土師器から6世紀～7世紀前半頃に営まれていたと考えた。水田は洪水砂で覆われており、下層の黒色土の上面に位置していたことから検出を比較的容易にしたと言える。調査区はほぼ全域に広がり、約90区画を数える、県内では最大の水田遺構である。また、水田表面には、東側で馬の蹄跡、西側で人間の足跡が多数残されていた。

1 81～88区溝（第113図）

弥生時代後期での谷状地形と一致する箇所、弥生～古墳時代に溝が集中する地区である。水田遺構に伴う溝を3条、その下層から3条の溝を検出した。下層の溝は、水田面を形成するⅥ層が薄く覆い、Ⅴ層中で構築されている。すべて、北東から南西に流れており、下流側に導水した水路と考えられる。

SD501 84～86区に延びる。幅約0.7m、深さ約0.55mで断面は、箱形だが、下層が若干袋状に外側に張り出すような形である。埋土は砂で、遺物は出土していない。ここで検出した溝の中で最大で、中心となるものと考えられる。

SD504 86～88区に位置し、他の溝より西寄りに開くように延びる。幅約0.6m、深さ約0.4mで断面は箱形を呈する。埋土は砂質土で、層状に整然と堆積する。遺物は出土していない。

SD506 81区に位置し、やや南西方向から南東方向に向きを変えている。上端幅約0.7m、深さ約0.8mで、断面は箱形である。埋土は砂～砂質土で層状の堆積となり、水流があったことを窺わせる。上層は、南西方向に延びる幅約1.3m、深さ約0.2mの浅い溝が切っていた。

SD507 85～86区に位置する。SD503とほぼ同じ位置で北側でほとんど重なる。S字状に蛇行して南西に延びる。幅約0.4m、深さ約0.3mで、断面は箱形となるが、蛇行しているせいか若干歪んでいる。埋土は砂質土で、遺物は出土していない。


2 水田遺構（第114～120図）

水田遺構は、洪水砂であるⅤ層の直下Ⅵ層上面で検出した。Ⅴ層が灰黄色の砂質土に対しⅥ層下は黒色であるため。最初は黒色の帯として畦畔を確認した。Ⅴ層は無遺物層、Ⅵ層以下は遺物包含層という認識であったため、Ⅵ層上面での遺構精査はする予定は無かったが、前年度の調査で、包含層の遺物が豊富で、玉作り関連遺物も多く出土したため、黒色土の直上から薄く剥きとるようにして掘り下げ始めた結果、畦畔の認識にいたることができた。同時に、黒色土面に直径10cm大の丸い穴が無数に散在していることも判明し、すぐに動物の足跡ではないかと考えて、これらの検出にもあった。

畦畔はその後、調査区全域に広がっていることが判明し、ある時期、一体が水田地帯であったことを示すこととなった。なお、初年度調査区においては、当初から認識が無かったため、一気に包含層の掘削に着手していたため、当然のことながら確認できていない。調査区の土層断面では、その起伏が大きいため、畦畔を確実に捉えることはできていない。しかし、全体の広がりにから考えて、東側へも広がっていたと考える。

水田の区画は、地区によって実に様々なあり方を示している。おそらく、地形的な条件や灌漑水路との関係などで、最適な形を造り出したものと考えられる。

31～40区付近では、幅約5m、長さ約10m～20mの長方形で、方位はN75°Wを測る。1枚の大きさは一定では無く、畦畔の配置にも規則性はない。水田面には馬の蹄跡を多数確認したが、水田によりその密度にばらつきが見られる。40区では水田の向きと異なる南北方向で畦畔が造られ、区画が一旦途切

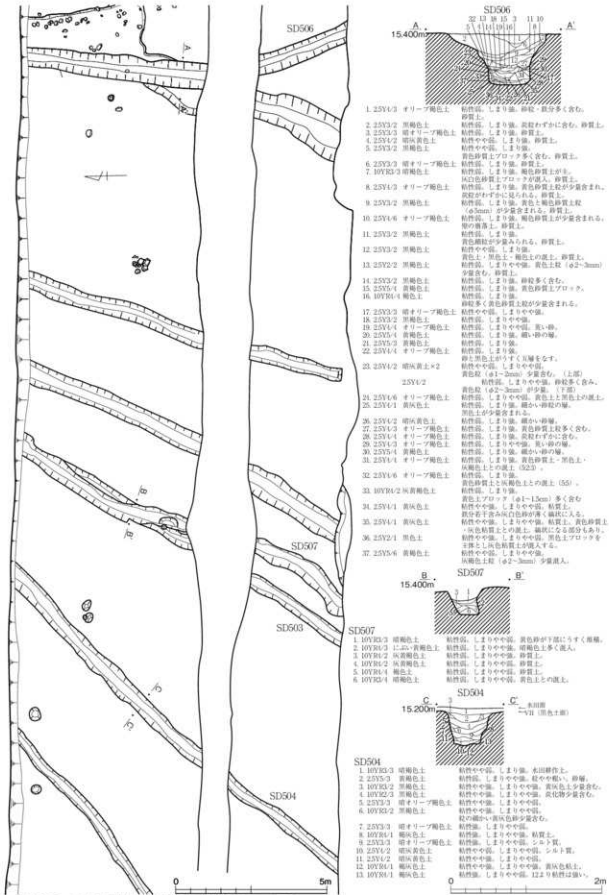

第113図 VII層上面検出溝実測図 (縮尺1/150・1/50)

れる。

41～46区付近は畦畔無く、地表面に大きく乱れた跡を確認した。人為的に土が攪乱された状況で、荒耕した跡と考えられる。

46～60区付近では、方向が北よりに変わり、幅6～7mの長方形で、僅かに弧を描くような形となり、方位はN25°Wを測る。48～51区付近では、畦畔にしている土が砂で、その検出が困難であった。僅かな色調の違いで判断するものもあり、一部削平してしまった箇所もある。本来は、もう少し畦畔があったものと考えられる。54～56区には、古代の川跡（川2）が流れ、水田区画を切っている。57～58区には南北に走る幅約2mの溝があり、A58区付近で南西方向へ枝分かれした幅約1m溝と平行した畦畔がA58～60区に見られる。溝内の埋土は砂と黒色土の混土であることから、水路であったと考えられる。区画の内部には、踏跡が多く見られるが、外側にはほとんど見られない。川2内からは、9世紀代の須恵器が出土しており、少なくともこの時期までは流れていたと考えられる。

61区から西は再び落ち込み、畦畔は見られなくなり、63区付近からは急激に落ち込み中世の遺物が若干出土する。65～69区は近世～現代の川跡（川3）であることから、中世以降、若干筋筋は変えつつも、この付近が川であったことを示している。

70～80区では、70区で南北方向の大きな畦畔とその東に平行した幅約0.7mの溝が南北に1条のびていた。この畦畔を境に西側で畦畔が確認できた。方向が46～60区の対称に近く反転し、N16°Eを向く。畦畔は701～72区では明瞭に確認できたが、74～76区では確認できていない。77～80区で再び確認でき、幅約4mで北から南にかけてN33°E～N14°Eと弧を描く。78区の南では畦畔は確認できず、A・B78～80区付近では、幅約6mとなり、南北の畦畔はN7°Eと西側に戻る。畦畔は不明瞭であったが、踏跡はかなり密集した状態で検出している。


80区～87区には、全く畦畔は無く、踏跡も検出していない。しかし、84～86区で、3条の溝を検出している。真ん中（SD501）が最も広く幅約0.9m前後、深さ約0.5mで、断面はU字状になる。埋土は砂で水流があったことを示す。両脇（SD502・SD503）は幅約0.6m前後、深さ約0.2m前後である。埋土は砂でSD501と同様水流を窺わせる。砂の堆積量から考えて、用水であったと考えられる。しかし、付近は僅かながら谷状となっており、すぐ横への配水は無理で、上流から流し込み、水田から水田へ落とす方法が用いられたと考えられる。

88～98区では畦畔が北東に向かって弧を描くような区画となる。方位はN15°W～N60°Wである。88～91区付近では、約8m×10mで方形に近いが、92～98区では5～6m×1.4～1.5mと細長くなる。畦畔の幅は0.5m前後である。踏跡の密集度はかなり高い。A97区では、人間の足跡と考えられるものも検出している。

99～109区は、長方形区画が主となり、幅5～7m、長さ10数mの区画で、方位はN35°Eである。ここから踏跡が全く消えてしまう。畦畔の幅は広く、裾で0.7～1mを測る。

110～121区は、畦畔の高さが低いため、確認が非常に困難で、区画も不明瞭である。しかし、僅かに確認できた畦畔から、方向は99～109区に類似するようである。119～120区では、畦畔に挟まれた幅約1mの溝を検出している。

122～127区は谷状になっており、水田は営まれていない。ここは川5の上層であり、この段階でも一部は川であった可能性がある。そのことを示すかのように、D128区～C143区に延びる溝を検出している。

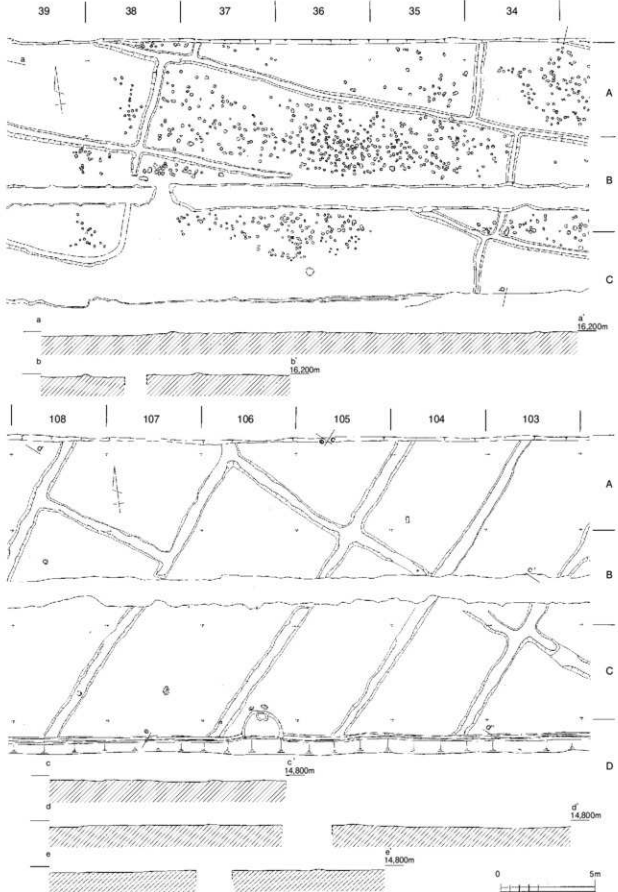


第114図 水田平面図1 (34~39区・103~108区) (縮尺1/200)

127～143区北は、畦畔が非常に散漫で、谷に平行して直線的に造られた畦畔と、谷に向かって弧を描く畦畔がある。後者がこの地区の基本的な形と考えられ、方位は $N31^{\circ}E$ を測る。幅は約10mで3本あるが、それぞれを結ぶものはほとんどなく、唯一、谷と平行する畦畔から伸びたものが北西方向に伸び、南北畦畔を結ぶ形になっているが、全体像は把握しにくい。畦畔の幅は、裾で0.6m前後である。


溝はSD1134の上層に当たり、上端幅が約2mで、両側に約1mの土手を有する。断面はU字状で、深さは約0.5mを測り、砂の堆積が顕著に見られる。C137区北岸には6世紀代と考えられる土師器壺1個体が破損して出土している。その他、遺物は全く出土していないが、水田に伴う用水路であったと考えられる。積極的に取水口と言えるものは無いが、1箇所、円礫を土手の上に平行に並べているものがあり、その名残である可能性がある。

137～153区は、方形区画を主とするが、畦畔は曲線的で、区画が丸味を帯びた形となる。137～147区付近では、方位は $N65^{\circ}E$ で、約5m区画を主とし、10m前後の長さになるものもある。I145～M150区付近は、やや南寄りになり、 $N73^{\circ}E$ となり約 $5 \times 12m$ の長方形区画となる。H～J148～150区では、三角形状に収束するような形状となる。

151～153区およびN150～W154区付近は、畦畔がほとんど無く、地形もやや谷状となる。この付近には、人間の足跡が大量残されていた。F～Mの水田区画内にも見られるが、この付近のそれは圧倒的に多い。歩行の分かるものも多く、歩き回った様子が確認できる。大きさは

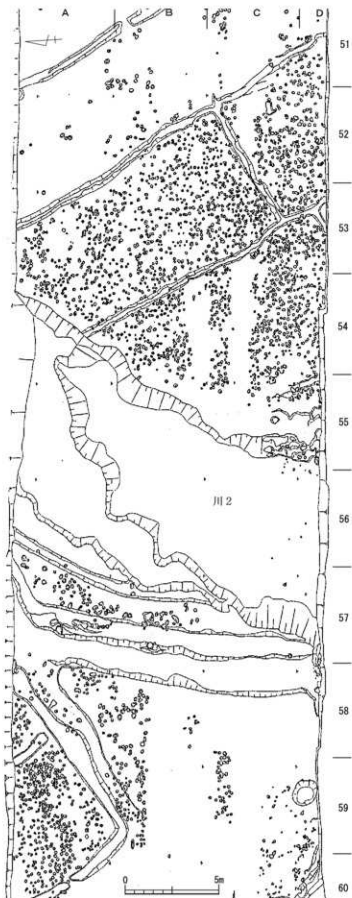



第115図 水田平面図2 (51～60区) (縮尺1/200)

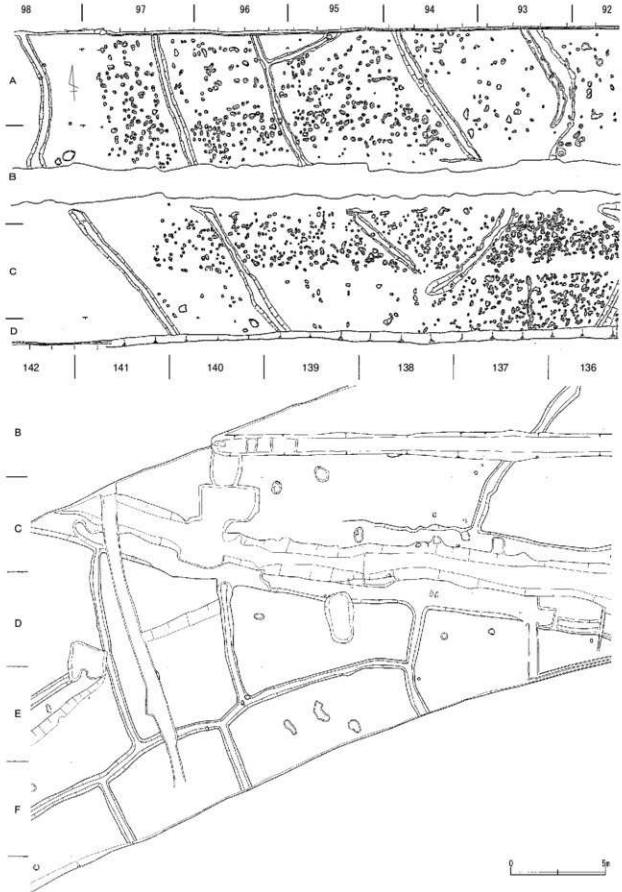

第116図 水田平面図3 (93~99区・136~142区) (縮尺1/200)




第117図 水田平面図4 (144~150区) (縮尺1/200)

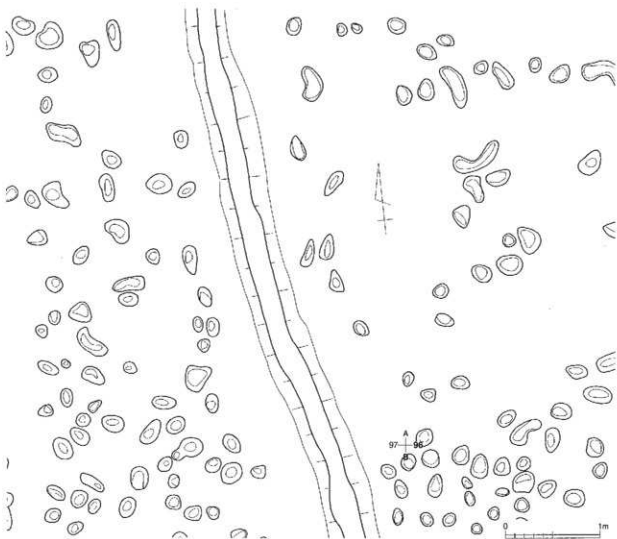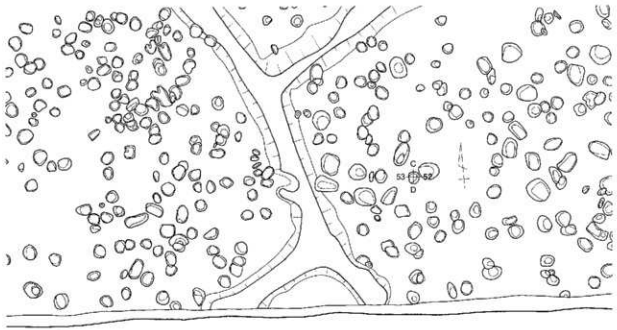

第118圖 馬蹄跡平面圖 (52・53・96・97区) (縮尺1/40)



第119図 足跡平面図（縮尺1/200）

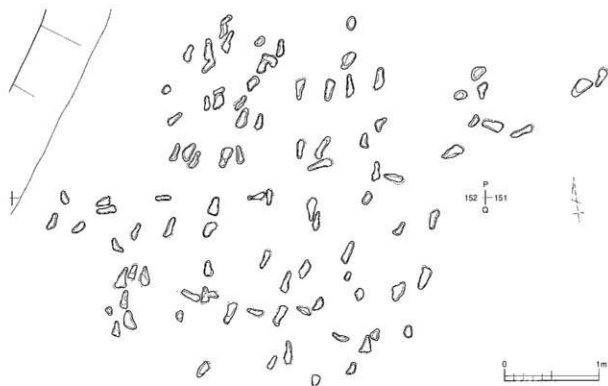

第120図 足跡拡大平面図 (縮尺1/40)

様々で、小さいもので12~13cm、大きなもので25cm前後を測るが、23~24cm大のものが大半を占める。つま先が深く入り、指の跡が明瞭に確認できるものもある。深いものでは10cm程度入り込んでいることから、かなりぬかるんだ状態であったと考えられる。大きさがやや小さいのは、ぬかるみのため土圧で縮められたことも関係しているかもしれない。

第3節 上層（中世）の遺構

中世の遺構は、散漫な分布状況をしており、比較的東側に遺構が集まる。145区以西は、基盤整備による削平のため、遺構がほとんどなくなっていた。主な遺構は、掘立柱建物11棟、井戸5基、土坑67基、溝137条、ピットなどである。浅い溝が多く、水田や畑などに伴う溝がその大半を占めていると考えられる。

1 掘立柱建物

SB01（第121図） C・D19区に位置する。2間×2間で、桁行約4.15m、梁行約3.3m、方位N90°を測る。柱間は、北側は1.3mに対し南側は約2mで開きがある。柱穴は、直径0.25～0.3m、深さ0.5～0.6mを測る。北西約2.5m離れて、井戸（SE01）が検出されており、SB01と一体のものと考えられることができる。周辺には多数のピットが密集し、建て替えなども考えられるが、積極的に建物とする根拠が乏しかったため、建物とはしなかった。

SB03（第121図） D18・19区に位置し、SB01に南接する。本体は南調査区外になり、詳細は不明である。4間幅で検出した長さは約6m、方位N88°Eを測る。柱穴は直径0.3m前後で深さ約0.5～0.6mを測る。柱間は約2mである。

SB04（第122図） B22～24区に位置する。1間×3間で、東西両脇と南に半間の庇が付く。桁行約8.1m、約2.25m、方位N85°Wを測る。東西の庇は各約0.9mで張り出し、南の庇は、中央は約0.9m、両脇が各0.7mの張り出しである。柱間から考えると、北調査区外に柱が位置することから、さらに北側へ広がる可能性も否定できない。柱穴は直径0.3m前後、深さ0.4m前後である。南には平行するように幅約0.5m、深さ約0.05～0.1mの溝（SD38）が延びる。


SB05（第123図） A19・20区に位置する。1間×2間で桁行約4.4m、梁行約2.4m、方位N85°Wを測る。柱穴は、直径0.3～0.4m、深さ0.4m前後である。SB04同様、北調査区外に柱が位置する可能性があることから、さらに北側へ広がることも考えられる。

SB06（第123図） A8・9区に位置する。2間×2間で西側に庇が付く。桁行約4.5m、梁行4.5m、方位N86°Wを測る。底部は約0.6m張り出す。柱穴は直径約0.3m前後、深さ約0.5m前後である。周辺には土坑などが近接して見つまっている。

SB07（第124図） C56～58区に位置する。1間×4間で北側に庇が付く建物と考えられるが、柱は直線的に並ばず、かなり出入がある。桁行約8.8～9m、梁行約2.3m、方位N83°Wを測る。柱穴は、南側8本は直径約0.4m前後、深さ約0.3m前後、外周では直径約0.25m前後、深さ0.3m前後となり、庇と考えられる部分の柱は一回り小さい。西側も小さいことから、幅は広いが庇になる可能性もある。建物の西、約2.2mには井戸（SE02）があり、SB07に付属するものと考えられる。


SB08（第125図） A B99・100区に位置する。2間×2間の方形総柱建物である。桁行約4.7m、梁行約4.2m、方位N0°を測る。柱間は、北側は2.1～2.2mであるのに対し、南側では約2.5mと広がっている。柱穴は直径0.25m前後、深さ約0.2～0.3mで、切り合う遺構もなく整然としている。しかし、周辺には遺物がほとんど無く、詳細な時期は不明である。

SB09（第125図） C・E144・145区に位置する。2間×3間の総柱建物であるが、北側が0.9m～1m程度狭く、2間×2間に庇が付いた建物と考えることもできる。桁行約7.7m、梁行4m、方位N10°Wを測る。柱間は、桁行で約3mで北では2m、梁行は約2mである。柱穴は、南西6本は直径約

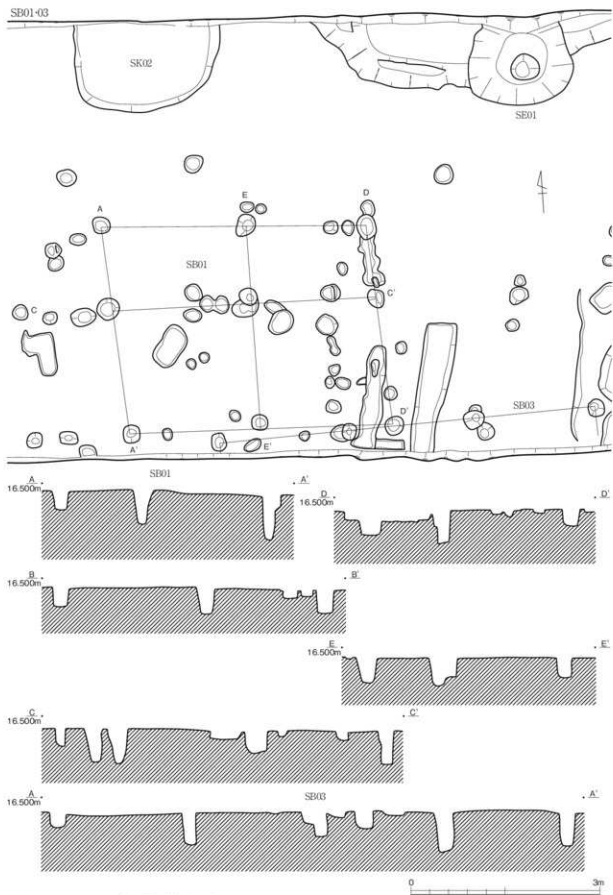


第121圖 SB01・03実測図(縮尺1/60)

SB04

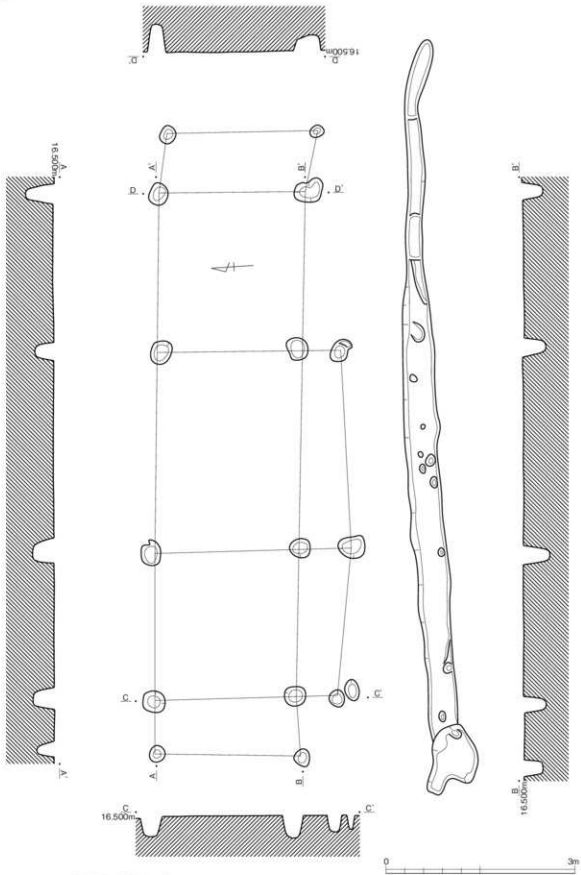


第122図 SB04実測図（縮尺1/60）

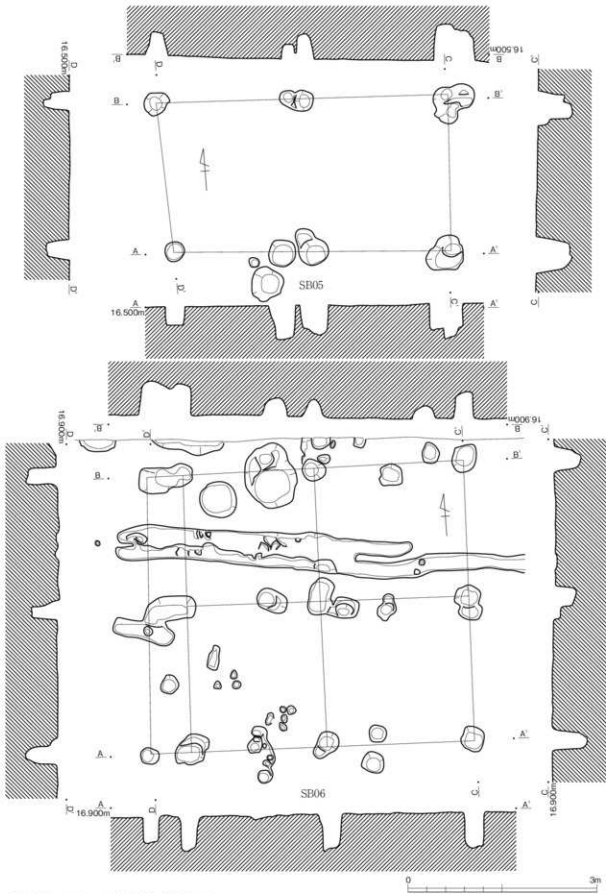


第123図 SB05・06実測図(縮尺1/60)



SB07

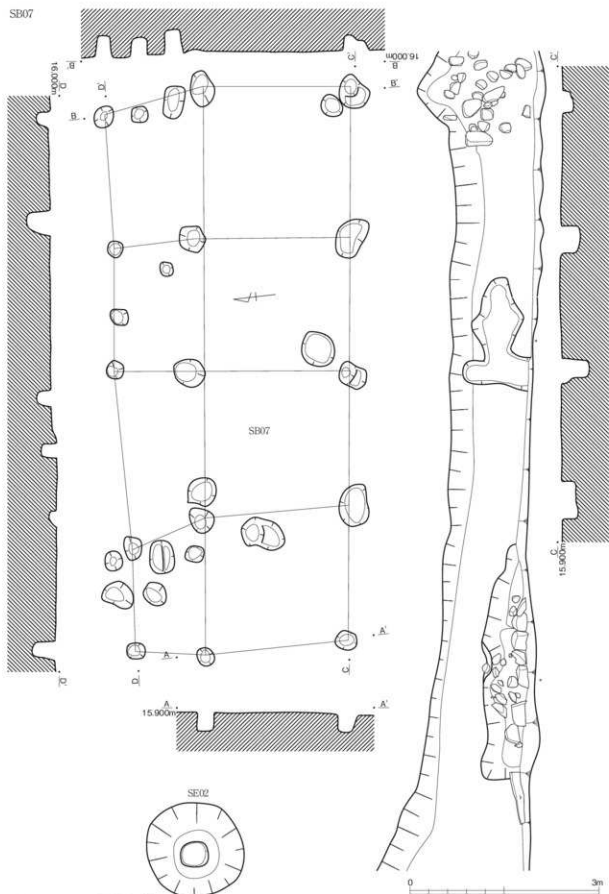

第124圖 SB07実測図（縮尺1/60）

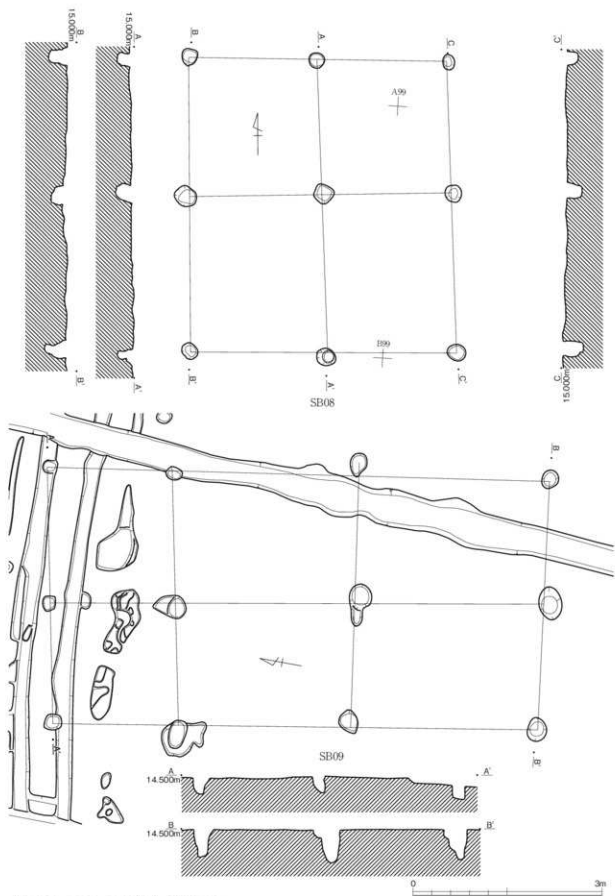

第125圖 SB08・09実測図(縮尺1/60)

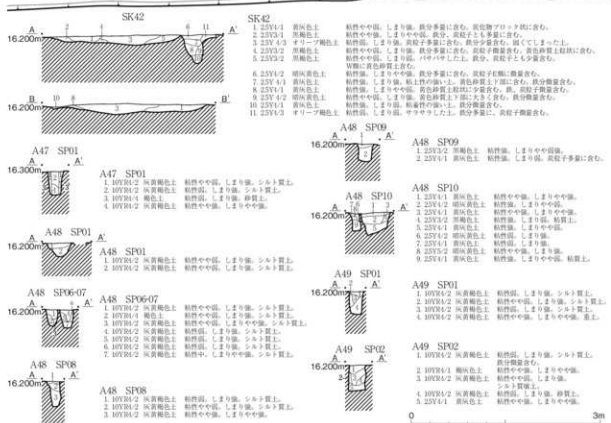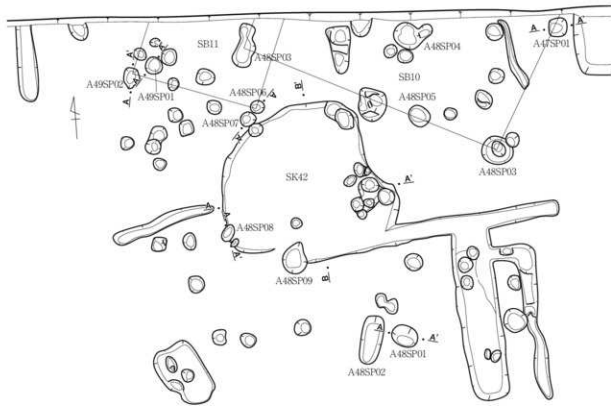

第126図 SB10・11およびA48・49区ピット集中区実測図（縮尺1/60）

0.3前後、深さ約0.5m前後、他は直径0.2~0.25m、深さ約0.3m前後である。この北には、溝で区画され、溝を中心とした遺構が密集する地区が広がるが、東西と南にはほとんど遺構が見られない。北側のおお、西側は、削平されているため、その状況は確認できない。なお、周辺ではほとんど遺物が出土していない。

SB10 (第126図) A47・48区に位置する。大半が調査区外に掛かる。1間×2間を検出したが、全体は不明である。柱間は約2mで、柱穴は直径約0.3m前後、深さ0.3m前後である。

SB11 (第126図) A48・49区に位置する。SB10と一部重なり、方位はほぼ同じである。1間分のみしか明確ではなく、主は調査外に延びる。柱間は約2mで、柱穴直径約0.2m前後、深さ0.3m前後である。

2 井戸


SE01 (第127図) B・C18区、SB01の北東に位置する。円形の素掘り井戸で、直径は上端で約1.6m、中間部で約1m、下部で約0.7mを測る。深さは、約1.8mで、礫層を掘り抜き砂礫層に達している。現在は全く出水していない。下半部には曲げ物枠が設置され、底には礫が落とし込まれていた。遺物は、15世紀代の土師質皿が3点出土している。口径11cm~12cmのものが2点あり、表面が燻されたように黒変していた。もう1点は口径7.5cmの小型品である。

SE02 (第127図) C58区、SB07の西に位置する。円形の素掘り井戸で、直径は上端で約1.45m、下部で約0.7m、最底部は約0.4mの掘り込みを持つ。深さは約1.8mで、砂層に達していた。最底部の掘り込みは深さ約0.2mだが、曲げ物などの枠があった可能性もある。廃棄後は、2/3程度は一気に埋め戻されているが、上層は再度埋め戻したようで、堆積が異なる。遺物はほとんど出土していないが、13世紀代と考えられる越前焼片口鉢片が出土している。

SE03-04 (第127図) A・B46区に位置する。2基の井戸がメガネ状に重なって検出された。土層観察から、SE04を埋めてSE03を掘り直していることが分かる。SE03は底部に石組を持つ円形の素掘り井戸で、直径は掘り方上端で約2m、下端で約1.2m、本体底部は約0.5mを測る。深さは、掘り方下部まで約1.3mで本体底部まではさらに0.3m下がる。石組は、大ききの異なる円礫を2~3段組み上げた程度の、比較的簡易なものである。遺物はほとんど出土していないが、13世紀代と考えられるカワラケの小片が出土している。



SE04は、底に曲げ物枠を持つ円形素掘り井戸で、直径は上端では推定で約2m、下部は約1m、底部は約0.4mを測る。深さは下部までが約1.8mで、底はさらに約0.5m下がる。枠は、下部から約0.5m上までで、二段重ねていた。埋め戻す際は井戸枠を外さず、そのまま埋め戻したようである。遺物は少量だが、13世紀前半台のカワラケ数点の他、土錘が1点出土している。

SE06 (第128図) C・D102区に位置する。縦板横木組みの方形井戸である。掘り方は直径約4.1mの円形で、深さは約4.8mを測る。本体は、掘り方の南側に寄せて造られていた。縦板で組まれた外枠は一辺が約1.1mで、掘り方底面から約0.6m下がる。四隅は直径約10cmの丸太材を刺し、そこに幅約8cm厚さ約4cmの角材をほぞで噛ませ方形枠が組まれている。ほぞは丸太側に約8×5cm深さ3cmの穴を切り、横板は、両端を僅かに削って幅を狭くしてはめ込んでいるもので、構造的に完全に一体化しているものではない。縦板は、幅約10~12cm、長さ約0.9mの板材を一面につき10枚を重ねずに縦に並べて差し込んでいる。板材のほとんどは、4cm角のほぞ穴を持つもので、穴のある方を下にして並べられている。西側は、土圧で横木が折れ、外枠が内側に張り出している。その拡大を防ぐため、杭が内

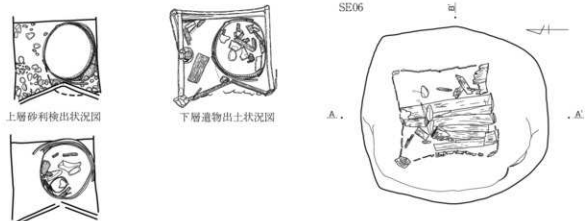

下層遺物検出状況図

- SE06
1. 10YR3/2 黒褐色土 しまり強。10YR4/4褐色土小ブロック・炭粒少量混入。やや粗砂質。
 2. 7.5YR3/1 黒褐色土 しまり強。やや粘質。
 3. 7.5YR2/2 黒褐色土 しまり強。鉄分層全体に広がるように少量混入。やや粗砂質。
 4. 2.5Y2/1 黒色土 しまり強。オレンジ灰色細砂質粘土ブロック。炭粒多量混入。やや粗砂質。
 5. 2.5Y2/1 黒色土 しまりやや弱。粘土。木片多量含む。
 6. 5Y2/1 黒色土 しまり中。石・土器片・骨の碎片含む。4のブロックがより多く混入。炭粒多量に混入。
 7. 10G5/1 緑灰色土 しまり良。粘土。木片多く含む。(稀も出土) 下方に砂粒少量含む。
 8. N5 灰色土 しまり強。N7.5色土小ブロック含む。木片・土器少量含む。炭化物無。
 9. N5 灰色土 しまり強。NS2/1黒色土小ブロック混入。炭化物・土器無。
 10. N4 灰色土 しまり良。粘土。木片多量に含む。NS灰色土。中ブロックで混合。炭化物無。
 11. N3 暗灰色土 ややしまり弱。粘土。上層に木片が集中するが、下層は無。炭化物無。
 12. N6 灰色土 ややしまり強。含有物無。
 13. N4 灰色土 ややしまり弱。粘土。含有物無。
 1. 10YR4/1 粘土褐色土 しまり良。砂がブロック状に混入する。土器片多量 (発生土型含む) 一部炭化物含む。垂井川の掘り方の理もどし土。
 - NS6-2 灰白色土。

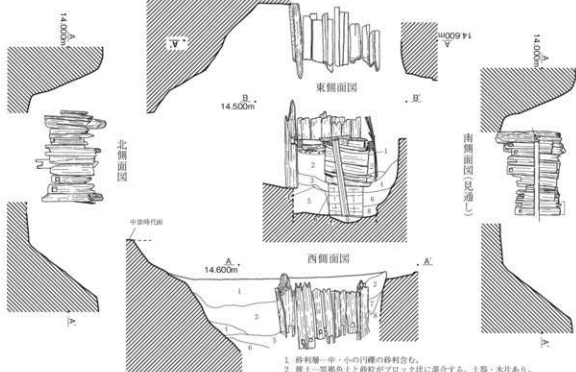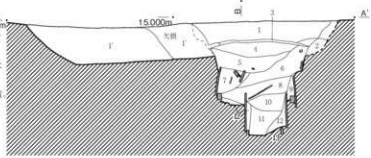

1. 砂利層—中・小の円礫の砂利含む。
2. 理上—黒褐色土と砂粒がブロック状に混合する。土器・木片あり。
3. 理上—2に比べると砂粒の混合率が多い。
4. 砂層—5の層の上。
5. 砂層—X層。しまり強く含有物含まない。
6. 掘り方—掘物の掘り方。黒褐色粘土多く含む。
7. 理層—掘山の理層。
8. 掘り方—掘り方下層。

第128図 SE06実測図 (縮尺1/50)

側に打ち込まれていた。また、内枠との間は小砂利が敷き詰められている。

内枠は曲げ物で、内径約0.5mを測りさらに約0.4m下に掘り下げた中にはめ込まれている。曲げ物は二段で、外枠底部から上に約0.1m飛び出す形で据えられていた。

遺物は、外枠と内枠との間から、漆椀1点と須恵器椀陶器の底部が、内枠底部付近からは、13世紀代前半の越前焼鉢の底部1点が出土している。

3 土坑

SK01（第129図） C・D19区、SB01の西に位置する。方形で、約2.8m×1.5m、深さ約0.25m、方位N7°Eを測る。断面は箱形で埋土は単一層である。

SK04（第129図） B・C10区に位置する。北は排水路で削平され、東でSD06と接する。隅丸長方形を考えられ、幅約1.4m、深さ約0.15m、方位N10°Eを測る。断面は浅皿状である。

SK06（第129図） B・C18区に位置する。北は排水路で削平されている。隅丸長方形と考えられるが確かではない。幅約2.3m、深さ約0.34mで、断面は箱形で立ち上がりは垂直に近い。埋土はブロックたいせきで、人為的に埋め戻されている。遺物は13世紀代の土師質皿がほぼ完形で1点出土した他、礫が西側底面近くで出土している。

SK08（第129図） B・C20区に位置する。北は排水路で削平されている。楕円形で、幅約0.84m、深さ約0.18m、方位N0°を測る。断面は浅皿状で、埋土は単一の灰褐色土である。

SK19・20（第129図） C・D63区に位置する。SK19がSK20を切って構築されている。SK19は楕円形で、約1.2m×0.86m、深さ約0.86m、方位N61°Wを測る。断面はU字形で、埋土はレンズ堆積である。底部付近には、礫と共に五輪塔の地輪があり、その中央部の窪みには骨片が入れられていた。

SK20は楕円形で、長軸はSK19に切られているため不明だが、幅約1.25m、深さ約0.56m、方位N56°Wを測る。遺物は15世紀代の土師質皿が破片で出土している。また、底部付近に礫が多く見られた。

SK30（第129図） A42・43区に位置する。SD45に北で接し、それを挟んでSK42と平行する。と小判形で約1.8m×0.7m、深さ約0.46m、方位N80°Eを測る。断面は椀形で、埋土はレンズ堆積をし、遺物はほとんど出土していないが、墓塚の可能性がある。

SK25（第130図） C・D48・49区に位置する。小判形で、約2.5m×1.86m、深さ約3.4m、方位N6°Eを測る。断面は箱形で、埋土は黒色土と黄色土の混土で埋め戻されている。

SK32（第130図） A44・45区に位置し、北は調査区外となる。長方形で、長さ約2.98m、幅は推定で約1.8m、深さ約0.35m、方位N90°を測る。断面は箱形で、埋土は混土が主体をなす。

SK33（第130図） A45区に位置する。SK32と東で接する。円形で直径約1m、深さ約0.26mを測る。断面は皿状で、埋土はブロック土が入るほぼ単一層である。

SK38（第130図） A47区に位置し、北は調査区外となる。東はSK35～SK37の土坑、西はSB10・11のあるピット群である。隅丸長方形で、長さ約1.94m、深さ約3.5m、方位N85°Wを測る。断面は皿状で、埋土はブロック土の入る混土である。

SK39（第130図） B46・47区に位置する。SD42の途中を同方向で切る形で構築されている。隅丸長方形で、約2.9m×1.45m、深さ約0.6m、方位N76°Eを測る。断面は箱形で、埋土は炭化物が多く含まれ、上層には小石が多い。ブロック土を多く含む。

SK31（第130図） A43・44区に位置する。SK41の東で近接する。楕円形で約1.7m×1.14m、深

さ約0.5m、方位N85°Wを測る。断面は碗形である。

SK41 (第130図) A44区に位置する。SD45の南で平行している。やや丸味を帯びる長方形で、約1.9m×0.95m、深さ約0.3mを測る。断面は皿状で、埋土は、西から順に埋まっていったような堆積状況となる。

SK42 (第130図) A48区に位置する。周辺はピット群を成し、SB10、SB11の南に位置する。南はSD64と直交する溝と重なる。不整形で、約2.35m×2.2m深さ約0.15mを測る浅皿状の土坑である。北西部と南東部、南西部に深さ約0.4mの細いピットが存在しており、SK42に伴う可能性がある。遺物はほとんど出土していない。

SK35・SK36・SK37 (第131図) A46・47区に位置し、北は調査区外となる。3基の土坑が東西に切り合い、結果として長さ約5.7mの大きな土坑になっている。真ん中のSK36が最も新しく、SK35とSK37はそれに切られ、大きさ等は不明である。SK36は、平面形は不明だが長さ約3m、深さ約0.4mを測る。SK37からSK35に向かって浅くなり、それぞれ0.45mと0.28mを測る。

SK45 (第132図) C78区に位置し、西は擾乱のため削平されている。不整形で約2.35m×1.55m、深さ0.18m、方位N80°Eを測る。断面は浅皿状で、底部中央から東寄りに焼土が広がっていた。

SK52 (第132図) C・D106区に位置し、南は調査区外となる。隅丸長方形と考えられ、幅約2.9m、深さ約0.65m、方位N11°Eを測る。断面は皿状で、埋土は下層では埋め戻しによるブロック状の土が多く見られる。遺物は、南の中央付近で、13世紀代の完形土師質皿と硯が1点ずつ出土している他、13世紀代の土師質皿の破片数点が埋土から出土している。硯は、表面の磨減が進んで使用に耐えられないようなものの裏面を硯として転用したもので、原型は保っていない。

SK53 (第132図) C・D107区に位置する。菱形に近い形状を呈し、約3.1m×2.4m、深さ約0.2m、方位N90°を測る。断面は浅皿状で、埋土上面と底部に焼土が見られた。

SK49 (第133図) C101区に位置する。SD83と東で接し、北は排水路により削平されている。楕円形と考えられ、幅約2.45m、深さ約0.1m、方位N8°Wを測る。断面は浅皿状である。

SK54 (第133図) C・D109区に位置し、南は調査区外になる。隅丸方形あるいは隅丸長方形になると考えられ、幅約3.65m、深さ0.46mを測る。断面は皿状で底面は平坦で、緩やかに立ち上がる。埋土は、水平に近いレンズ堆積となるが、土は混入土が多い。


SK50 (第133図) C・D101・102区に位置する。東側は近接してSE06がある。楕円形で、南は別な土坑と切り合う。約1.3m×1.3m、深さ0.14mを測り、断面は浅皿状となる。

SK56 (第133図) C・D103区に位置する。SD87と一体化して浅いため切り合いは不明である。楕円形で、約1.35m×0.56m、深さ0.05m、方位N45°Eを測る。13世紀代の土師質皿がややまとまって出土し、SD87も同様で、接合関係もある。


SK57 (第133図) D104区に位置する。不整形で浅い土坑で、約0.85m×0.35～0.55m、深さ約0.05m、方位N15°Eを測る。13世紀代の土師質皿が比較まとまって出土している。

4 畝状遺構 (第134図)

A・B51～53区で検出した溝列である。平行した5条の溝と、直交する1条の溝で構成される。6条はほぼ南北に向き(N5°W)、約1.2m間隔で並ぶ。溝は幅0.5～0.6m、深さ0.2m前後である。直交する溝は、東の3条(SD50～52)と北端で繋がる。幅はやや狭く0.4m前後である。排水路により南は削平されるが、C区には繋がらないため、7～8mの長さに取まるといえる。畝の盛り上がりは確認

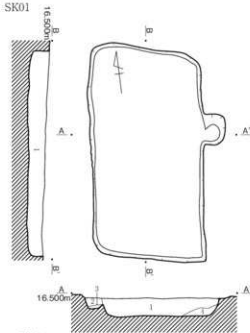


- SK01
1. 27R1-4 灰褐色土 粘状土、しまり強。暗褐色の上層状に含む。
 2. 27R1-4 褐色土 粘状土、しまり強。炭化物粒多量含む。
 3. 27R1-3 暗褐色土 粘状土、しまり強。土層に属し。
 4. 10YR3-3 に近い黄褐色土 粘状土、しまり強。土層に暗褐色土アロックス状。全体に炭化物粒多量を含む。

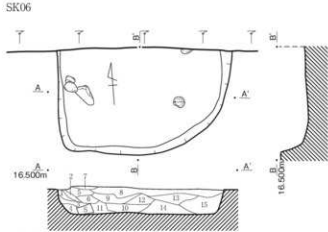


- SK06
1. 10YR3-4 暗褐色土 褐色土アロックス状に含む。炭化物
 2. 10YR3-4 暗褐色土 $\phi 3\text{cm}$ の褐色アロックス、 $\phi 15\text{cm}$ の暗褐色が塊状に散る。
 3. 10YR3-2 暗褐色土 $\phi 8\text{cm}$ の褐色アロックス多量含む。 $\phi 5\text{cm}$ の褐色が散る。
 4. 10YR3-2 暗褐色粘質土 $\phi 15\text{cm}$ の暗褐色アロックス、 $\phi 15\text{cm}$ の暗褐色アロックスが同量散る。
 5. 10YR3-4 暗褐色土 $\phi 6\text{cm}$ の褐色アロックス含む。
 6. 10YR3-2 暗褐色粘質土 $\phi 8\text{cm}$ の褐色アロックス、 $\phi 2\text{cm}$ の暗褐色アロックス少量含む。
 7. 10YR1-4 褐色土 暗褐色が塊状に散る。
 8. 10YR3-4 暗褐色土 暗褐色が塊状に散る。
 9. 10YR3-2 暗褐色土 $\phi 2-6\text{cm}$ の暗褐色、 5mm の褐色含む。
 10. 10YR3-2 暗褐色粘質土 $\phi 2-5\text{cm}$ の褐色含む。暗褐色と明褐色が塊状に散る。
 11. 10YR3-2 暗褐色粘質土 暗褐色が塊状に散る。
 12. 10YR3-4 暗褐色土 $\phi 3\text{cm}$ の褐色が塊状に散る。
 13. 10YR3-4 暗褐色土 $\phi 3\text{cm}$ の褐色アロックス含む。
 14. 10YR3-2 暗褐色粘質土 $\phi 10-15\text{cm}$ の褐色アロックス、 $\phi 2-5\text{cm}$ の暗褐色多量含む。
 15. 10YR3-2 暗褐色粘質土 $\phi 15\text{cm}$ の暗褐色少量含む。




- SK04
1. 25YR1-3 褐色土 粘状土、しまり強。2層の土アロックス状に含む。
 2. 25YR1-4 褐色土 粘状土、しまり強。炭分多量に含む。赤味が強い。
 3. 5YR1-4 に近い赤褐色土 粘状土、しまり強。暗褐色の上が厚層に多く見られる。
 4. 5YR1-4 に近い赤褐色土 粘状土、しまり強。砂っぽい。
 5. 25YR1-3 褐色土 粘状土、しまり強。砂っぽい。
 6. 10YR5-6 黄褐色土 粘状土、しまり強。砂っぽい。

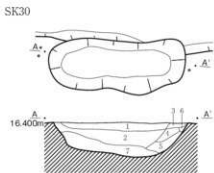

- SK30
1. 25Y5-3 黄褐色土 粘状土、しまり強。炭分多量に含む。炭化物粒多量含む。
 2. 25Y4-2 暗灰黄色土 粘状土、しまり強。炭分多量に含む。黄色土大きく含む。炭化物粒多量含む。
 3. 25Y4-2 暗灰黄色土 粘状土、しまり強。炭分多量に含む。黄色土大きく含む。炭化物粒多量含む。
 4. 25Y4-2 暗灰黄色土 粘状土、しまり強。炭分多量に含む。
 5. 25Y4-2 オリーブ褐色土 粘状土、しまり強。炭分多量に含む。黄色粘質土土層に塊状に含む。
 6. 25Y3-2 粘質土 粘状土、しまり強。炭分多量に含む。炭化物粒多量含む。
 7. 25Y4-2 暗灰黄色土 粘状土、しまり強。炭分多量に含む。

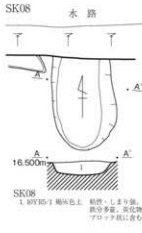


- SK08
1. 10YR5-1 暗褐色土 粘状、しまり強。炭分多量。炭化物アロックス状に含む。

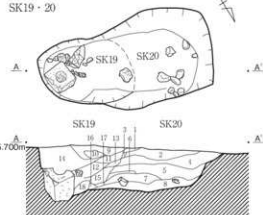


- SK19-20
1. 10YR5-6 に近い黄褐色土 粘状土、しまり強。
 2. 10YR4-4 褐色土 粘状土、しまり強。赤味強い。
 3. 10YR4-4 褐色土 粘状土、しまり強。赤味強い。
 4. 10YR4-4 褐色土 粘状土、しまり強。中央部分に赤褐色粘質土状に含む。
 5. 25YR1-4 褐色土 粘状土、しまり強。中央部分に黄色粘質土アロックス状に含む。
 6. 25YR1-4 褐色土 粘状土、しまり強。
 7. 10YR1-4 褐色土 粘状土、しまり強。黄色粘質土アロックス状に含む。
 8. 10YR2-2 赤褐色土 粘状土、しまり強。黄色粘質土少量含む。
 9. 10YR2-4 暗褐色土 粘状土、しまり強。
 10. 10YR5-6 黄褐色土 粘状土、しまり強。砂層の下の土、砂の上のアロックス状に入る。
 11. 10YR4-4 褐色土 粘状土、しまり強。赤味強い。赤褐色粘質土に属する。
 12. 10YR4-4 褐色土 粘状土、しまり強。炭分多量に含む。
 13. 10YR4-4 褐色土 粘状土、しまり強。土の上に入る。
 14. 10YR4-4 褐色土 粘状土、しまり強。黄色土をブロック状に多量に含む。
 15. 10YR4-4 褐色土 粘状土、しまり強。赤土上含む。
 16. 10YR3-4 暗褐色土 粘状土、しまり強。やや粘質のある土。
 17. 10YR5-6 黄褐色土 粘状土、しまり強。
 18. 10YR1-4 褐色土 粘状土、しまり強。炭化物 $\phi 3\text{cm}$ のアロックス状に含む。


第129図 土坑実測図1 (縮尺1/50)

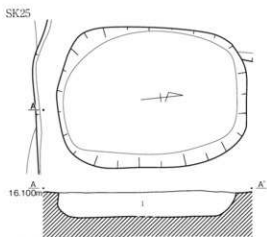

SK25
1. 10YR5-4 灰黄褐色土
2. 10YR3-2 暗黄褐色土の上と黒っぽい土が
手で混ざりあっている。壁もどさばた上。

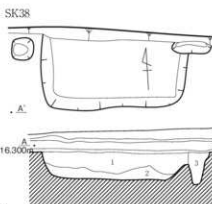


SK38
1. 10YR4-3 灰黄褐色土 粘性强。しまり強。シルト質土上。黄褐色土の15%含む。
暗褐色土の上プロット状に30%含む。
粘性やや強。しまり強。黄褐色土。黄褐色土の上プロット状に10%含む。
2. 10YR4-2 灰黄褐色土 粘性やや強。しまり強。黄褐色土。
3. 10YR4-1 黄褐色土 粘性やや強。しまり強。黄褐色土の15%含む。
黄色の上プロット状に3%含む。

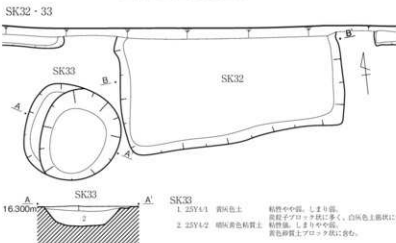


SK32
1. 25Y4-1 黄褐色土 粘性やや強。しまり強。
黄褐色土の上プロット状に多く。白褐色土層状に含む。
2. 25Y4-2 暗黄褐色粘質土 粘性强。しまりやや強。
黄色の上プロット状に含む。




SK32
1. 10YR4-2 灰黄褐色土 粘性强。しまり強。シルト質土上。暗黄褐色土の10%含む。
2. 10YR4-2 灰黄褐色土 粘性强。しまり強。シルト質土上。暗黄褐色土の上プロット状に30%含む。
3. 10YR4-2 灰黄褐色土 粘性强。しまり強。シルト質土上。暗黄褐色土の10%含む。
4. 10YR4-2 灰黄褐色土 粘性强。しまり強。シルト質土上。暗黄褐色土の上プロット状に20%含む。

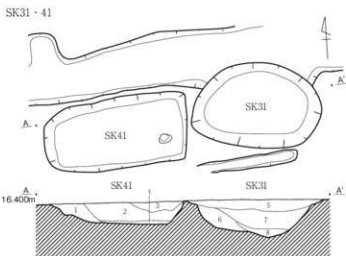

第130図 上層土坑実測図2 (縮尺1/50)

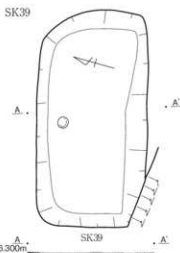


SK39
1. 25Y4-2 暗黄褐色土 粘性强。しまり強。小石多く含む上。
サワサワして砂っぽい。黄分多く含む。
2. 25Y3-3 オリーブ褐色土 粘性强。しまり強。黄分のみ含む上。
炭化物多量に含む。黄色の上プロット状に含む。
3. 25Y4-1 黄褐色土 粘性强。しまりやや強。炭化物の上プロット状に含む。
黄分少し多く含む。
4. 25Y4-1 黄褐色土 粘性强。しまり強。粘土の強い上。
黄分少し。黄色の上プロットに含む。

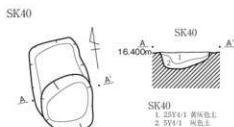

SK40
1. 25Y4-1 黄褐色土
2. 5Y4-1 褐色土

SK31・41
1. 10YR4-1 黄褐色土 粘性强。しまり強。シルト質土上。
2. 10YR3-1 灰黄褐色土 粘性やや強。しまり強。シルト質土上。
3. 10YR3-3 灰黄褐色土 粘性强。しまり強。シルト質土上。
4. 10YR3-2 灰黄褐色土 粘性やや強。しまり強。シルト質土上。
5. 10YR4-2 灰黄褐色土 粘性强。しまり強。シルト質土上。
6. 10YR4-2 灰黄褐色土 粘性强。しまり強。シルト質土上。
7. 10YR4-2 灰黄褐色土 粘性强。しまり強。シルト質土上。
8. 10YR3-2 灰黄褐色土 粘性やや強。しまり強。シルト質土上。



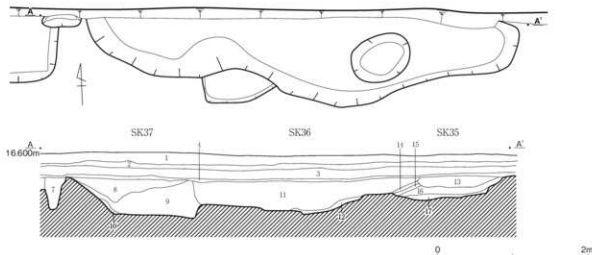

1. 2.5Vt-2 灰褐色土 粘状質。しまり強。砂礫土。褐色の土1%含む。黑色炭化物微量含む。鉄分多く含む。
2. 10Vt4-2 灰黄褐色土 粘状質。しまり強。砂礫土。褐色の土2%含む。黑色炭化物約2%微量含む。鉄分微量含む。
3. 10Vt4-3 灰白-黄褐色土 粘状質。しまり強。シルト質礫土。明黄褐色の土2%微量含む。黑色炭化物約2%微量含む。鉄分少量含む。
4. 10Vt4-4 褐色土 粘状質。しまり強。シルト質礫土。黄褐色の土1%含む。黑色炭化物約2%微量含む。鉄分多く含む。
5. 10Vt4-5 白-黄褐色土 粘状質。しまり強。シルト質礫土。黄褐色の土5%含む。褐色の土2%微量含む。黑色炭化物少量含む。鉄分少量含む。
6. 10Vt4-6 灰褐色土 粘状質。しまり強。黄礫土。黄褐色の土10%微量含む。黑色炭化物約2%微量含む。鉄分少量含む。
7. 10Vt4-7 黄褐色土 粘状質。しまり強。黄礫土。黄褐色の土5%含む。褐色の土2%微量含む。黑色炭化物約2%微量含む。鉄分少量含む。
8. 10Vt4-8 灰黄褐色土 粘状質。しまり強。シルト質礫土。明黄褐色の土2%微量含む。褐色の土2%微量含む。鉄分少量含む。
9. 10Vt4-9 灰黄褐色土 粘状質。しまり強。砂礫土。明黄褐色の土40%含む。褐色の土2%微量含む。黑色炭化物約2%微量含む。鉄分少量含む。
10. 10Vt4-10 灰黄褐色土 粘状質。しまり強。黄礫土。明黄褐色の土1%微量含む。黑色炭化物約2%微量含む。鉄分少量含む。
11. 10Vt4-11 褐色土 粘状質。しまり強。シルト質礫土。明黄褐色の土1%含む。黑色炭化物微量含む。鉄分微量含む。
12. 10Vt4-12 灰黄褐色土 粘状質。しまり強。黄礫土。明黄褐色の土10%含む。黑色炭化物約2%微量含む。鉄分約2%微量含む。
13. 10Vt4-13 灰黄褐色土 粘状質。しまり強。シルト質礫土。明黄褐色の土1%含む。褐色の土1%微量含む。鉄分微量含む。
14. 10Vt4-14 白-黄褐色土 粘状質。しまり強。シルト質礫土。明黄褐色の土2%微量含む。黑色炭化物約2%微量含む。
15. 10Vt4-15 灰黄褐色土 粘状質。しまり強。シルト質礫土。明黄褐色の土2%微量含む。褐色の土2%微量含む。黑色炭化物微量含む。鉄分微量含む。
16. 10Vt4-16 白-黄褐色土 粘状質。しまり強。シルト質礫土。明黄褐色の土20%含む。黄褐色の土微量含む。黑色炭化物微量含む。鉄分微量含む。
17. 10Vt4-17 灰黄褐色土 粘状質。しまり強。シルト質礫土。明黄褐色の土1%含む。黑色炭化物微量含む。鉄分微量含む。

第131図 上層土坑実測図3（縮尺1/50）

できてはいないが、畑であった可能性が高い。

同様の溝がC83・84区でも検出している。SD67と切り合い4条が東西方向に平行して並ぶ。北側の1条のみが長さ約2mで、残り3条は約3mである。深さは0.08～0.15mと浅く、間隔は約0.4mではほぼ等間隔である。


5 溝

SD42（第135図） A42～D54区にまたがり、延長約60mを検出している。途中、SK39の南で排水路による削平のため途絶えるように見えるが、49区からSD43に至るまではより明瞭に確認できている。幅は北側では0.6m前後だが、南に行くに従って広くなり、1～1.1m前後になる。深さも0.2m前後であったものが0.4m前後に深くなる。それに伴い、断面も浅皿状からU字状になる。北側の上層が削平された可能性は高く、残りの良い南側の形状が本来の姿であったと言える。埋土の下層には砂が多く含まれ、水流があったことを示し、北東から南西に向かって流れていたと考えられる。南はSD44と合流しており、54区付近から方向が西から北へ変えている。川2が北流していたことと関係があるといえる。


南半では、底に砂利層が見られた。敷き詰められた感じではないが、比較的きれいに面を成し、埋土中に砂利が含まれてはいなかったことから、人為的に敷かれたものであると考えた。その中や上面からは、17世紀代の陶磁器、紅皿、中世後期の白磁、砥石などが少量ではあるが出土している。そのことから、SD42は中世後期から近世前半にかけて利用された水路であったといえる。

SD45（第136図） A41～B46に位置する。SD42の南に平行して走る。しかし、排水路付近で不明瞭になり、南へは続かないことから、SD42と合流している可能性が高い。幅は、北側では約1mあるが南では0.5m前後に狭くなっている。断面は浅皿状で、砂層は認められない。遺物はほとんど出土していない。

SK45

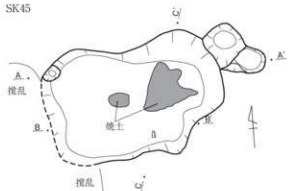


- | | |
|---------------------------|-------------------------------|
| 1. 23Y1/2 暗灰褐色の砂壤土 | 粘質泥、しまり強、明黄褐色土を含む。 |
| 2. 10YK3/2 暗褐色のシルト質壤土 | 粘質泥、しまり強、明黄褐色土、灰少量を含む。 |
| 3. 10YR1/2 灰黄褐色のシルト質壤土 | 粘質泥、しまり強、明黄褐色土少量を含む。 |
| 4. 10YK3/2 暗褐色のシルト質壤土 | 粘質やや硬、しまりやや強、明黄褐色土、黄褐色土少量を含む。 |
| 5. 10YR1/4 褐色のシルト質壤土 | 粘質泥、しまり中、暗褐色土を含む。 |
| 6. 10YR1/4 褐色の砂壤土 | 粘質泥、しまり強、暗褐色土を含む。 |
| 7. 10YR1/2 に近い黄褐色のシルト質壤土 | 粘質泥、しまりやや強、灰黄褐色土多く含む。 |
| 8. 10YK3/2 暗褐色のシルト質壤土 | 粘質泥、しまりやや強、灰黄褐色土、明黄褐色土多く含む。 |
| 9. 23Y1/2 暗灰褐色の砂壤土 | 粘質泥、しまり強、明黄褐色土少量、黄褐色土少量を含む。 |
| 10. 10YR1/2 に近い黄褐色のシルト質壤土 | 粘質泥、しまりやや強、灰黄褐色土多く、黄褐色土少量を含む。 |
| 11. 10YK3/2 暗褐色のシルト質壤土 | 粘質泥、しまり強、明黄褐色土少量、灰少しを含む。 |

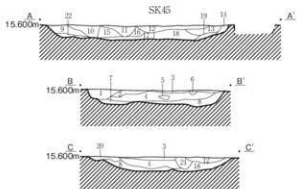



- | | |
|-------------------------|--------------------------|
| 12. 10YK3/2 暗褐色のシルト質壤土 | 粘質泥、しまり強、灰黄褐色土を含む。 |
| 13. 10YK3/2 暗褐色のシルト質壤土 | 粘質泥、しまり強、明黄褐色土少量を含む。 |
| 14. 10YK3/2 暗褐色のシルト質壤土 | 粘質泥、しまり強、明黄褐色土少量を含む。 |
| 15. 10YR1/4 褐色のシルト質壤土 | 粘質やや硬、しまり強、暗褐色土やや多い。 |
| 16. 10YR1/4 褐色のシルト質壤土 | 粘質やや硬、しまり強、暗褐色土やや多い。 |
| 17. 10YK3/2 暗褐色のシルト質壤土 | 粘質やや硬、しまり中強、明黄褐色土少量を含む。 |
| 18. 10YK3/2 暗褐色のシルト質壤土 | 粘質やや硬、しまり中強、明黄褐色土少量を含む。 |
| 19. 10YK3/2 暗褐色のシルト質壤土 | 粘質泥、しまり強、明黄褐色土少量を含む。 |
| 20. 10YR1/4 褐色の砂壤土 | 粘質泥、しまり中強、暗褐色土を含む。 |
| 21. 10YR1/4 褐色の砂壤土 | 粘質泥、しまり中強、暗褐色土を含む。 |
| 22. 10YR1/2 灰黄褐色のシルト質壤土 | 粘質やや硬、しまりやや強、明黄褐色土少量を含む。 |

SK52

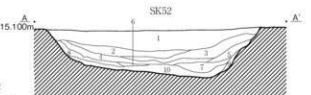

- | | |
|------------------|----------------------------|
| 1. 10YR1/2 灰黄褐色土 | 粘質泥、しまり強、軟くトコナカキになる上。 |
| 2. 10YK3/2 暗褐色土 | 粘質泥、しまり強、ゴツゴツしている上。 |
| 3. 10YR1/4 黄褐色土 | 粘質やや硬、しまり強、やや粘質のある上で黄色土混入。 |
| 4. 10YK2/2 暗褐色土 | 粘質泥、しまり強、ゴツゴツしている上で黄色土混入。 |
| 5. 10YK3/2 暗褐色土 | 粘質やや硬、しまり強、粘粒まじりの上。 |
| 6. 10YK3/2 暗褐色土 | 粘質やや硬、しまり強、黄色土ブロック状に含む。 |
| 7. 10YK3/1 暗褐色土 | 粘質やや硬、しまり強、黄褐色土ブロック状に含む。 |
| 8. 10YK3/2 暗褐色土 | 粘質やや硬、しまり強、黄褐色土少量にプロットを含む。 |
| 9. 10YR1/2 灰黄褐色土 | 粘質やや硬、しまり強、黄褐色土と混入している。 |
| 10. 23YK1/1 黄褐色土 | 粘質やや硬、しまり強、黄褐色土少量を含む。 |




SK53

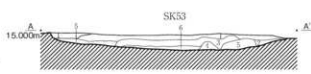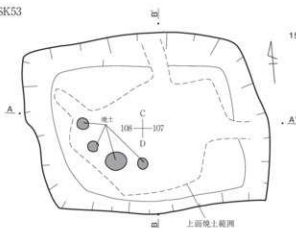

- | | |
|-----------------|----------------------------------|
| 1. 10YR2/1 黄褐色土 | 粘質泥、しまり強、ゴツゴツしている上。 |
| 2. 10YK3/3 暗褐色土 | 粘質やや硬、しまり強、やや粘質のある上。 |
| 3. 10YK3/2 暗褐色土 | 粘質泥、しまり強、黄色土と混入。 |
| 4. 10YR2/1 黄褐色土 | 粘質やや硬、しまり強、粘質のある上。 |
| 5. 10YR1/4 褐色土 | 粘質泥、しまり強、黄色土質土層。 |
| 6. 10YK3/2 暗褐色土 | 粘質泥、しまり強、やや粘質のある上で黄色土質土層とわずかに含む。 |
| 7. 10YK3/2 暗褐色土 | 粘質泥、しまり強、粘粒のたまりをプロットに含む。 |


第132図 上層土坑実測図4 (縮尺1/50)

SK54

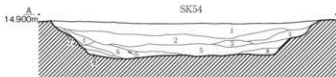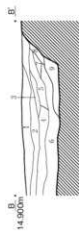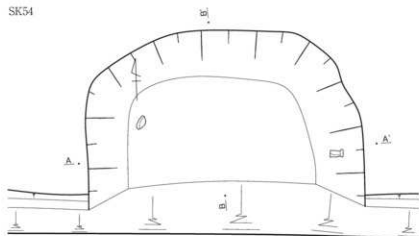

- SK54
1. 10YR5/3 濃い赤褐色土 粘り強、しまり強。黄白色土を多量に混入。
 2. 10YR2/2 黒褐色土 粘り強、しまり強。黄白色土を含む。
 3. 10YR2/3 黒褐色土 粘りやや弱、しまり強。鉄分がやや多い。
 4. 10YR2/2 黒褐色土 粘りやや弱、しまり強。鉄分がやや多い。
 5. 10YR2/2 黒褐色土 粘りやや弱、しまり強。黄白色砂質土アロク質を含む。
 6. 10YR2/2 黒褐色土 粘り強、しまり強。鉄分が弱く混入している。
 7. 10YR2/3 黒褐色土 粘り強、しまり強。鉄分多量を含む。
 8. 10YR2/3 黒褐色土 粘り強、しまり強。黄白色土を少量混入。
 9. 10YR2/2 赤褐色土 粘りやや弱、しまり強。鉄分黄白色土多量を含む。


SK50

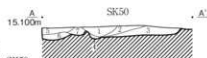

- SK50
1. 2.5Y3/2 黒褐色土
 2. 2.5Y1/2 暗赤褐色土
 3. 2.5Y3/2 オリーブ褐色土
 4. 2.5Y1/1 黒褐色土
 5. 2.5Y1/1 黒褐色土
 6. 2.5Y3/1 黒褐色土
 7. 2.5Y3/2 黒褐色土


- SK50
- 粘りやや弱、しまりやや強。鉄分・炭化物多く含む。黄白色砂質土層状に含む。
- 粘り強、しまり強。黄白色砂質土層状に含む。
- 粘り強、しまり強。セラマツした土。炭化物を含む。
- 粘り強、しまりやや強。黒色土。混入物を含む。
- 粘り強、しまり強。バヤウした土。
- 粘りやや弱、しまり強。黄褐色土層状に含む。炭化物多く含む。
- 粘りやや弱、しまりやや強。紅土に似た土。

SK51

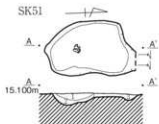

- SK51
1. 10YR4/4 褐色土 粘り強、しまり強。黄白色アロク質を含む。
 - 10YR2/3 暗褐色土 粘り強、しまり強。やや水分のある黄白色アロク質を含む。
 - 10YR2/3 暗褐色土 粘り強、しまり強。黄白色アロク質を含む。

SK57

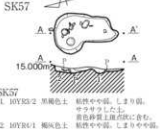



- SK57
1. 10YR2/2 黒褐色土 粘りやや弱、しまり強。セラマツした土。黄白色砂質土層状に含む。
 - 10YR4/1 褐色土 粘りやや弱、しまりやや強。

SK56



- SK56 - SD87
1. 10YR4/2 赤褐色土 粘り強、しまり強。鉄子が多く、全体に砂質。
 - 10YR4/3 濃い赤褐色土 粘り強、しまり強。黄白色砂質土アロク質を含む。



SK49

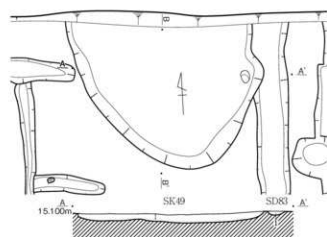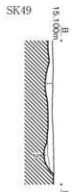


- SK49
1. 10YR2/2 黒褐色土 粘りやや弱、しまり強。セラマツした土。黄白色砂質土層状に含む。
 - 10YR2/1 黒褐色土 粘りやや弱、しまりやや強。炭化物多く含む。

第133図 上層土坑実測図5 (縮尺1/50)

SD42

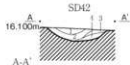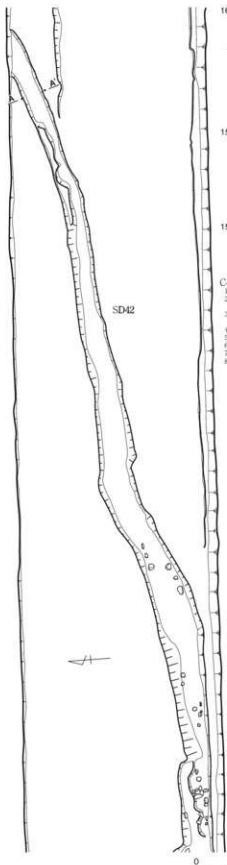

- A-A'
1. 10YR4/3 に近い黄褐色土 粘質土、しまり強、砂粒含む。上層、褐色土が数層に重なっている。
 2. 10YR4/2 灰黄褐色土 粘質土、しまり強、下部に $\phi 10\text{cm}$ の灰土層のたまりがある。下部に灰化物多い。
 3. 10YR4/4 褐色土 粘質土、しまり強、砂粒含む。上層。
 4. 10YR4/3 に近い黄褐色土 粘質土、しまり強、3と区別しているがより色調明るい。

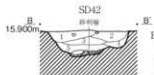


- B-B'
1. 10YR4/3 に近い黄褐色土 粘質土、しまり強、固くしまっている上、灰化物粒子少量含む。
 2. 10YR4/4 褐色土 粘質土、しまり強、砂粒まじりの上。
 3. 10YR4/4 褐色土 粘質土、しまり強、灰化物粒子ごく少量含む。
 4. 10YR4/3 に近い黄褐色土 粘質土、しまり強、固くしまっている砂質土。
 5. 10YR4/3 に近い黄褐色土 粘質土、しまり強、固くしまっている砂質土、下部に灰化物粒子多い、下部は砂粒多く含む。



- C-C'
1. 10YR4/2 に近い黄褐色土 粘質土、しまり強、砂質土。
 2. 10YR4/4 褐色土 粘質土、しまり強、灰化物 $\phi 5\text{mm}$ くらいの粒状に含む、砂質土、土層厚くたまりしている。
 3. 10YR4/4 褐色土 粘質土、しまり強、砂粒含む。上層、灰化物多い。
 4. 10YR4/4 褐色土 粘質土、しまり強、3の上に泥土が少し砂粒含む。
 5. 10YR4/3 に近い黄褐色土 粘質土、しまり強、固くしまっている上、灰化物粒子少量含む。
 6. 10YR4/4 褐色土 粘質土、しまり強、砂粒含む。上層、3より色調明るい。
 7. 10YR4/2 に近い黄褐色土 粘質土、しまり強、しりふのある砂質土、灰化物少量含む。
 8. 10YR4/3 に近い黄褐色土 粘質土、しまり強、砂質土、5より灰分多く、赤味を帯びる。


SD43

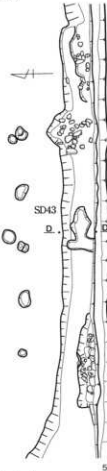

- SD43
1. 10YR5/2 灰黄褐色土 粘質土、しまりやや弱、灰分全体に含む、セラヤシした上。
 2. 10YR5/1 褐色土 粘質土やや弱、しまりやや弱、灰分全体に多量に含む、灰化物プロナ状に含む。
 3. 10YR5/2 灰黄褐色土 粘質土、しまり強、固くしまった上、灰分少量含む。
 4. 2.5Y5/2 暗灰褐色土 粘質土やや弱、しまりやや弱、オレンジ色の砂粒含む、灰化物少量含む。
 5. 2.5Y5/1 灰褐色土 粘質土やや弱、しまりやや弱、灰分が $\phi 1\text{mm}$ 以上、灰分多量に含む。
 6. 2.5Y4/2 暗灰褐色土 粘質土やや弱、しまり強、灰分全体に多く含む。
 7. 2.5Y5/1 灰褐色土 粘質土やや弱、しまり弱、砂 $\rightarrow 1\text{P}$ 以上、灰分多量に含む。
 8. 2.5Y5/1 灰褐色土 粘質土やや弱、しまりやや弱、7の上に似る。
 9. 2.5Y5/2 暗灰褐色土 粘質土やや弱、しまりやや弱、灰分全体に多量に含む、灰化物少量含む。
 10. 2.5Y4/2 暗灰褐色土 粘質土やや弱、しまりやや弱、オレンジ色の砂粒含む、灰化物少量含む。
 11. 2.5Y5/3 黄褐色土 粘質土やや弱、しまりやや弱、灰分5層に多く含む、灰化物少量含む。
 12. 2.5Y4/1 灰褐色土 粘質土やや弱、しまりやや強、固くしまっている上、オレンジ色の砂粒含む。
 13. 2.5Y5/1 灰褐色土 粘質土やや弱、しまりやや強、オレンジ色の砂粒多量に含む、灰化物少量含む。



第135図 SD42・SD43実測図（縮尺1/150・1/50）

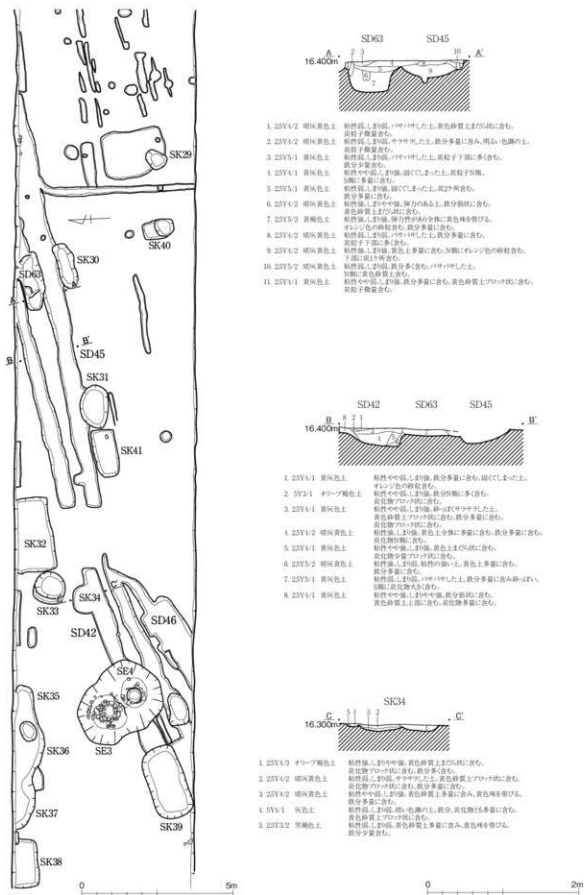

第136図 SD42北・SD45・SD46・SD63実測図 (縮尺1/150・1/50)

1. 2SV4/2 暗灰黄色土 粘性强し、砂質、やや硬した上、黄色砂質土または5%程度含む、炭粒子少量含む。
2. 2SV4/2 暗灰黄色土 粘性强し、砂質、やや硬した上、炭分多量に含む、明るい色調の上、炭粒子少量含む。
3. 2SV5/1 黄灰色土 粘性强し、砂質、やや硬した上、炭分多量に含む。
4. 2SV4/1 黄灰色土 粘性やや硬し、砂質、硬くした上、炭粒子多量、5%程度含む。
5. 2SV5/1 黄灰色土 粘性强し、砂質、硬くした上、炭分多量に含む。
6. 2SV4/2 暗灰黄色土 粘性强し、砂質、硬くした上、炭分多量に含む。
7. 2SV5/3 黄褐色土 粘性强し、砂質、弾力性のある上に、黄色砂質土を伴ひ、オレンジ色の粘粒を含む、炭分多量に含む。
8. 2SV4/2 暗灰黄色土 粘性强し、砂質、やや硬した上、炭分多量に含む、炭粒子下部に多く含む。
9. 2SV4/2 暗灰黄色土 粘性强し、砂質、黄色土多量に含む、5%程度にオレンジ色の粘粒を含む、下部に炭粒子を含む。
10. 2SV5/2 暗灰黄色土 粘性强し、砂質、炭分多量含む、やや硬した上、5%程度に黄色砂質土を含む。
11. 2SV4/1 黄灰色土 粘性やや硬し、砂質、炭分多量に含む、黄色砂質土の少ない含む、炭粒子少量含む。

1. 2SV6/1 黄灰色土 粘性やや硬し、砂質、炭分多量に含む、硬くした上、オレンジ色の粘粒を含む。
2. 2SV3/1 オリーブ褐色土 粘性やや硬し、砂質、炭分多量に多く含む、炭化植物フクロ状に含む。
3. 2SV6/1 黄灰色土 粘性やや硬し、砂質、硬くした上、黄色砂質土の少ない含む、炭分多量に含む、炭化植物フクロ状に含む。
4. 2SV6/2 暗灰黄色土 粘性强し、砂質、黄色土多量に含む、炭分多量に含む、炭化植物フクロ状に含む。
5. 2SV6/1 黄灰色土 粘性やや硬し、砂質、黄色土多量に含む、炭化植物フクロ状に含む。
6. 2SV5/2 暗灰黄色土 粘性强し、砂質、粘性的強し、黄色土多量に含む、炭分多量に含む。
7. 2SV5/1 黄灰色土 粘性强し、砂質、やや硬した上、炭分多量に含む、炭化植物フクロ状に含む、5%程度に炭化物もよく含む。
8. 2SV6/1 黄灰色土 粘性やや硬し、砂質、炭分多量に含む、黄色砂質土上部に含む、炭化植物多量に含む。

1. 2SV6/3 オリーブ褐色土 粘性强し、砂質やや硬、黄色砂質土5%程度に含む、炭化植物フクロ状に含む、炭分多量に含む。
2. 2SV4/2 暗灰黄色土 粘性强し、砂質、やや硬した上、黄色砂質土の少ない含む、炭化植物フクロ状に含む、炭分多量に含む。
3. 2SV6/2 暗灰黄色土 粘性やや硬し、砂質、黄色砂質土多量に含む、黄色砂質土を伴ひ、炭分多量に含む。
4. 2SV4/1 灰色土 粘性强し、砂質、硬くした上、炭分多量に含む、黄色砂質土の少ない含む。
5. 2SV3/2 茶褐色土 粘性强し、砂質、黄色砂質土多量に含む、黄色砂質土を伴ひ、炭分多量に含む。

第5章 遺物

第1節 弥生～古墳時代前期の土器

1 分類

本遺跡の東・中・西地区の遺構・包含層からは多量の弥生土器・土師器が出土している。これらの土器についてはまず、器種による分類をおこない、主として口縁部形態により次のように細分類をおこなった。

甕形土器（第137図）

- A類 頸部は緩く「く」の字に屈曲し、口縁は短く外傾、外反する。口～頸部および胴部外面にハケ調整、内面は口縁をヨコ、胴部をタテ、ナナメにハケ調整するものが多い。肩部にはヨコ方向のハケ調整を施すものも多くみられる。弥生時代中期に属するもの。
- A1類 口縁端部にナデを施すもの。端部に面をもつもの、丸くおさめるもの、先細りとなるものがある。
- A2類 口縁端部に刺突を施すもの。頸部の屈曲には緩いものが多いが、鋭く屈曲し底部穿孔されるものもある。
- A3類 頸部に突帯をもち、口縁端面に凹線を施すもの。口径25cm前後の大型のものがある。
- B類 頸部は「く」の字に屈曲し、端部に幅状の面を形成する。端面は上方、下方につまみだされ断面は三角形となる。
- B1類 幅状の端面に凹線を施すもの。
- B2類 ナデが施されるもの。
- C類 有段口縁を呈するもの。擬凹線を施す。調整不明も便宜的に含む。口縁内面には指頭圧痕がみられるもの、肩部に刺突を施すものもある。口径30cm前後の特大型、20～25cmの大型、15～20cmの中型、13cm前後以下の小型のものがある。頸部の屈曲により細分が可能と考えられる。
- C1類 B類よりも端面の幅が広がり有段状となる。内面の段は不明瞭で、端面は直立・外傾または中央がややくぼみ、断面が三角形となる。頸部内面の屈曲が強く鋭角であるが、厚手で曲面を有すものもある。肩部に刺突を施すものがある。
- C2類 口縁内面に明瞭な段をもつ有段口縁のもので、口縁が内傾して立ち上がるもの。内面有段部が明瞭なもの。
- C3類 口縁が直立、または直立ぎみにたちあがるもの。
- C4類 口縁が外傾、外反してたちあがるもの、内面段部が明瞭なもの。
- C5類 口縁内外面の段が弱くなるもの。口縁は外反し、端部は先細りする。頸部内面に面をもつものがある。
- D類 有段口縁を呈し、擬凹線が施されない無文のもの。口縁部のナデにより下端が突出するものがある。中型のみ確認している。分類はC類に準ずる。
- E類 口縁が受口状となるもの。近江地方に系譜をもつと考えられるものを含む。
- E1類 口縁内外面にハケ調整を施すもの。
- E2類 口縁外面に刺突を施すもの。主に下端に施される。端部は平坦となるもの、外傾、やや内

傾およびまるくおさめるものがある。頸部下に直線文、刺突文を施す。

E 3 類 口縁部に擬凹線を施すもの。頸部下に刺突を施す。

E 4 類 口縁部が無文のもの。端部は平坦となるもの、外傾、内傾および丸くおさめるものがある。

F 類 「く」の字口縁を呈するもので、調整は、部位による規定が希薄なのか、個体による組み合わせの違いが認められる。口縁端部を先細りさせるものを（a）、丸くおよびわずかにつまみ出すものを（b）、面取りするものを（c）とする。

F 1 類 口縁が内湾気味となるもの。

F 2 類 口縁が外傾するもの。

F 3 類 口縁が外反するもの。

G 類 口縁端部を肥厚させたいわゆる布留系のもの。

G 1 類 口縁端部をわずかにつまみあげたもの。

G 2 類 やや肥厚させた口縁端部が上端に平坦面をもつもの。

G 3 類 口縁端部を明瞭に肥厚させたもの。口縁端部が内上方に傾斜する。

H 類 口縁下端に突出した稜をもつ、いわゆる山陰系のもの。口径が20cmを超える大型、10～15cm程度の中型のものがある。口縁端部をまるくおさめるもの、面をもつものがある。肩部に波状文、刺突文をもつものがある。

I 類 緩やかに屈曲する頸部から口縁が内傾する。端部を先細りさせるもの、平坦面をもつものがある。

壺形土器（第138図）

A 類 頸部から大きく開口するもの。口縁端部および内面に刺突を施すもの、端部に凹線を施すものがある。弥生時代中期に属する。

B 類 外傾する口縁が端部でわずかに内湾する。口縁端部には凹線を施す。大型と小型のものがある。大型のものには頸部にも凹線を施す。A類と同様弥生時代中期に属する。

C 類 有段口縁を呈するもの。胴部は球形を呈するものが多い。C 1 類、C 2 類については、口縁部に擬凹線を施すものを（a）、無文のものを（b）とする。

C 1 類 口縁部が直立ぎみに立ち上がるもの。

C 2 類 口縁部が外傾、外反するもの。

C 3 類 脚を有するものの中で、体部外面をミガキ調整または赤彩されたもの。

C 4 類 小型の精製品をまとめる。胴部がソロバン玉状を呈し、直線文、スタンプ文、貼付け突帯などで加飾されたものやミガキ調整のみのもの、脚を有するもの、平底のものがある。

D 類 口縁が外反・外傾する広口壺をまとめる。上方、下方に拡張する口縁帯をもつものが多い。口径が20cmを超える大型のもの、15cm前後の中型のものがある。

D 1 類 筒状の頸部を持つ。やや長頸のもの。擬凹線、円形浮文、スタンプ文などを施し、胴部と頸部の境に突帯を貼付けて加飾するものもある。

D 2 類 短頸となるもの。ナデ調整され、加飾されない中型のもの。


E 類 長頸壺をまとめる。口頸部が胴部高の3分の1以上のものを目安とする。肩の張らない倒卵形の胴部のもものがほとんどであるが、胴部が張るものもある。

E 1 類 口縁端部が丸く、または先細りとなるもの。


E 2 類 口頸端部が面取りされるもの。面が内傾、外傾、やや拡張するものもある。

- E 3類 口縁端部のヨコナデ調整により、屈曲、弱い段ができるもの。
- E 4類 口縁部が有段状となるもの。
- F類 短頸壺をまとめる。口頸部が胴部高の3分の1以上のものを目安とする。肩の張らない倒卵形の胴部のものがほとんどであるが、胴部が張るものもある。
- F 1類 口縁端部が丸く、または先細りとなるもの。口頸部が直立きみのもの。
- F 2類 口頸端部が面取りされるもの。面が内傾、外傾、やや拡張するものもある。
- F 3類 口縁端部のヨコナデ調整により屈曲し、弱い段ができるもの。口頸部は緩く外反きみに開く。
- G類 無頸壺をまとめる。
- G 1類 胴部最大径からやや内傾し、口縁となるもの。把手がつくものもある。
- G 2類 胴部から短い口縁が屈曲するもの。胴部は偏球形を呈する。櫛描き直線文、爪形スタンプ文等で加飾するものがある。口径6cm前後、器高10cm以下の小型で精製のものが多い。
- G 3類 把手・脚部が付く小型のもの。
- H類 脚付となるもの。
- H 1類 長頸を呈する。
- H 2類 短頸・無頸を呈する。
- I類 細頸壺をまとめる。出土点数は少なく、口縁部片、体部のみの確認である。
- J類 胴部が扁球状を呈す細頸短頸壺。
- K類 球形の胴部から口縁が外方に開くもの。口縁は内湾きみ、外傾、外反するものがある。ミガキを施す精製品が多い。
- K 1類 頸部が細くすはまるもの。
- K 2類 球形の体部から口縁が外反するもの。
- K 3類 頸部がやや広がるもの。
- L類 口縁が「く」の字を呈する主に広口となるものをまとめる。体部は球形、または肩部がやや張る。
- L 1類 口縁が内湾きみに立ち上がるもの。
- L 2類 口縁が外傾するもの。
- L 3類 口縁が外反するもの。
- M類 口縁部が受口状となるもの。近江地方に系譜をもつものを含む。
- N類 付加状口縁のもの。口縁の断面は三角形を呈す。頸部は「く」の字状となるもの、緩やかに屈曲するものがある。
- N 1類 口縁に擬凹線を施すもの。
- N 2類 口縁が無文のもの。
- O類 二重口縁となるものをまとめる。
- P類 口縁下端に稜をもつもの。山陰地方に系譜をもつものを含む。
- Q類 口縁端部を上下に拡張し、下膨れの胴部を持つ東海地方に系譜をもつ加飾されたもの。
- R類 小型丸底のもの。
- S類 把手がつくものをまとめる。
- T類 口縁は粘土帯を貼り付けた形状を呈す、台形状の台部をもつ小型の加飾された壺。

高環形土器（第139図）

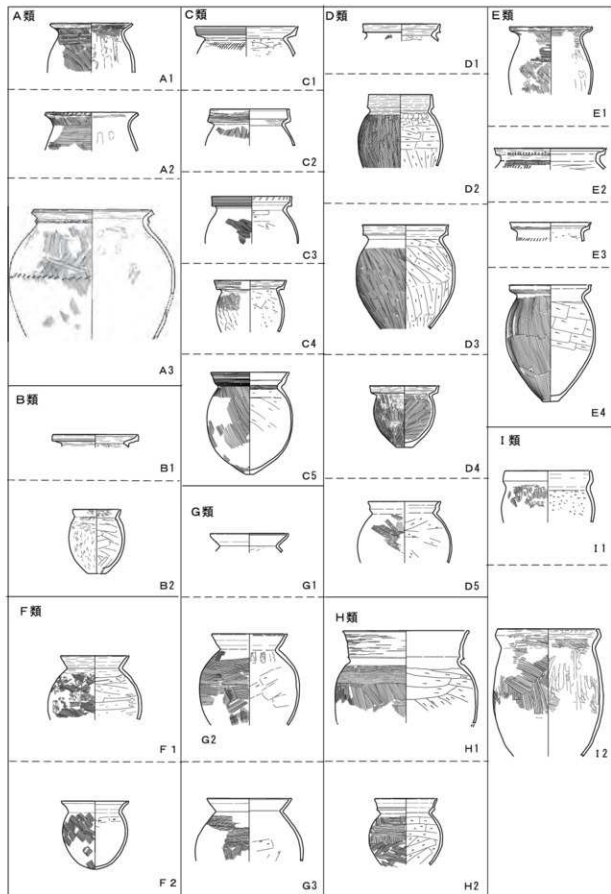

第137圖 甕形土器分類圖(縮尺1/8)

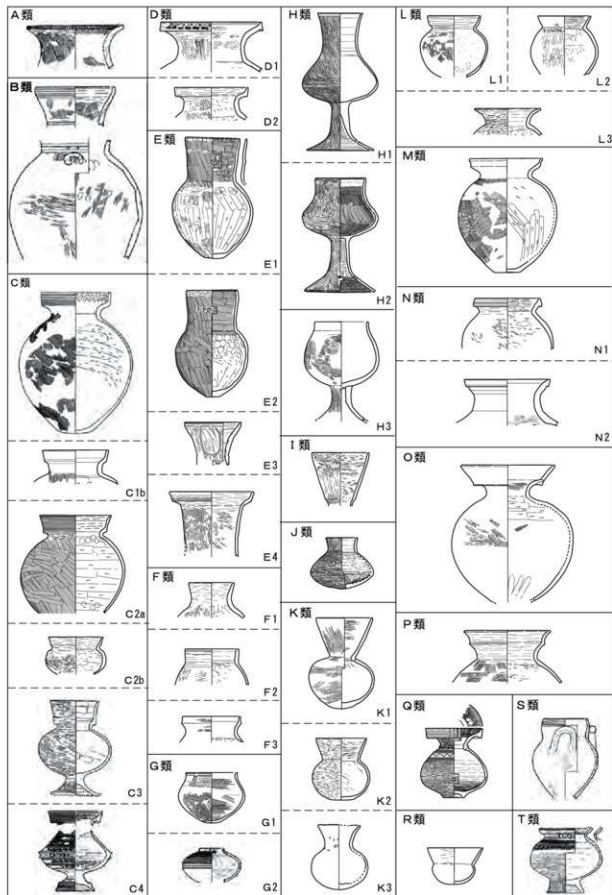

第138図 壺形土器分類図 (縮尺 1/8)

A類 坏部が有段口縁を呈する鉢状のもの。

A 1類 幅広の受部から口縁端部が上下に拡張し、断面T字状となるもの。端面はミガキ調整される。

A 2類 有段口縁が幅広の面をもち、外傾する。口縁部には擬凹縁が施される。

A 3類 A 2類と同様であるが、口縁帯が無文のもの。

A 4類 A 2類より口縁帯の幅が広く、口縁帯が受部の1/2近くをしめるもの。外傾、外反傾向が強くなる。

A 5類 有段口縁を呈するものの、段が不明瞭なもの。

A 6類 器高に対し、坏部が深く、脚をもつもの。台付鉢とも受け取れるもの。

B類 口縁と坏底部の境に稜をもち、口縁が外反、外傾するもの。

B 1類 口縁端部を丸くおさめるもの。脚部は円錐形を呈し、裾部は弱く外反する。

B 2類 口縁端部がやや外傾し先細りするもの。口縁下端はやや突出する。

B 3類 口縁端部が面取りされるまたは平坦面をもつもの。口縁端面をわずかにつまみあげ、下端を垂下させるもの、立ち上がりの稜の弱い小型を呈するものがある。脚部は棒状脚で有段のもの、無段のものがある。

B 4類 坏部はやや深めで口縁は短く立ち上がる。

B 5類 口縁端部が肥厚するもの。肥厚した端部断面には、方形を呈するもの、三角形を呈するものがある。

C類 坏部が浅い皿状を呈するもの。脚部は「ハ」の字状、裾が大きく広がるものがある。大型のものと小型のものがある。

D類 平坦な坏底部外面から口縁が内湾して開く。いわゆる東海系地方に系譜をもつもの。

D 1類 口縁が大きく開く。外反、内湾する脚がつく。

D 2類 口縁が内湾する。口径15cm前後以下のものが主体となる。外反、内湾する脚がつく。

E類 口径15cm以下の小型のものをまとめる。脚部の形状は不明である。出土点数は少ない。

E 1類 外傾する口縁下端をわずかに垂下させる。下端に刻みを施すもの、内外面にミガキを施すものがある。

E 2類 外傾した口縁端部をわずかに屈曲させる。スタンプ文、刺突文、赤彩を施すものがある。

F類 畿内布留式の系譜をもつもの。

G類 底部から直立、内傾ぎみに口縁が立ち上がるもの。

H類 坏部は深く、口縁が直線的に開くもの。

I類 その他のものである。口縁端部は緩やかに立ち上がる。直線文、波状文が施され、透孔を有す。


器台形土器 (第139図)

A類 口縁端部をヨコナデ調整するもの。受部が弧を描くように外傾、外反して大きく開き、受部、脚部の境が不明瞭なもの。

A 1類 大型で、器高は25cm以上となる。筒状の脚部に2段の透孔を有す。端部を面取りし、ナデによってわずかに上下に拡張する。

A 2類 受け部は外傾、外反し、口縁端部はナデ調整により面を有し、わずかに上下に拡張する。面が直立するもの、内傾するものがある。裾端部も受部と同様に面をもつものもある。

A 3類 受け部が内湾するもの。筒状の脚部と受け部の境がやや明瞭となる。口縁端部はナデ調整

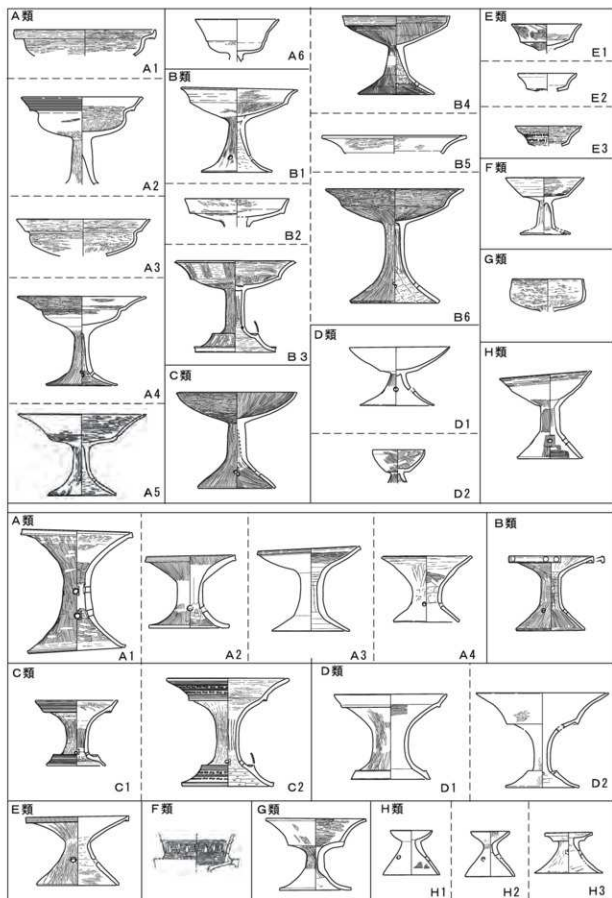


第139図 高坏・器台形土器分類図 (縮尺1/8)

により面を有す。

- A 4類 口縁端部をナデ調整したもので、端部に面を有しないもの。
- B類 口縁端部に面を有し、端部を上方、または下方に拡張させるもの。上下に拡張させ、断面がT字状となるものもある。口縁には擬凹線を施すもの、無文のもの、円形浮文で加飾するものがある。
- C類 受け部は大きく外反し、擬凹線を施す有段口縁となるもの。脚裾部も擬凹線を施す有段となる。
- C 1類 有段部は幅広の面をもち、直立さみ、または外傾する。
- C 2類 C 1類より口縁帯の幅が広く、口縁帯が受部の1/2近くから以上をしめるもの。外傾、外反度が強くなる。口縁帯には擬凹線文以外に、直線文、スタンプ文等で加飾する。
- D類 C類と同様、有段となるが、無文のもの。
- D 1類 器形はC 1類と同様である。有段部にはナデ調整が施される。
- D 2類 D 1類より口縁帯の幅が広く、口縁帯が受部の1/2近くから以上をしめるもの。外傾、外反度が強くなる。有段部にはミガキ調整されるものが多い。
- E類 大きく開く受部から、「ハ」の字状の脚部が付く。口縁端部を上下に拡張させるもの。拡張幅が狭いものと広いものがある。近江地方に系譜をもつと考えられるもの。
- F類 北陸地方の弥生時代終末から古墳時代初頭にかけてみられる装飾器台をまとめる。丁寧なミガキを施されるものが多い。水滴形の透孔など、器種を特定できる破片を含めても出土点数は少ない。
- G類 受部内面底に平坦面をもつ。口縁は大きく外反し、底面との境に稜をもつ。外反する脚がつく。内外面ともミガキが施される。
- H類 小型器台をまとめる。
- H 1類 受部が内湾するもの。端部を面取りするものもある。
- H 2類 受部が外傾するもの。
- H 3類 受部に稜をもつもの。

鉢形土器 (第140図)

- A類 有段口縁を呈するもの。口縁部には擬凹線がほどこされる。体部は半球状の浅いもの、甕状の深いものがある。
- A 1類 屈曲した頸部から、口縁端部を上下に拡張し断面はT字状となる幅狭の口縁帯をもつもの。
- A 2類 幅広の受部をもつもの、および内面の段が明瞭なもの。口縁帯の幅が狭いもの、幅が広いものがある。
- A 3類 段部は不明瞭で、屈曲部からやや外傾するもの。
- A 4類 大型で、内面に段を有しない有段口縁風を呈するもの。
- B類 有段口縁を呈するもの。口縁部はナデ、ミガキ調整される。体部は半球状の浅いもの、甕状の深いものがある。
- B 1類 屈曲した頸部から、口縁端部を上下に拡張し断面はT字状となる幅狭の口縁帯をもつもの。
- B 2類 幅広の受部をもつもの、および内面の段が明瞭なもの。口縁帯の幅が狭いもの、幅が広いものがある。
- B 3類 段部は不明瞭で、屈曲部から外傾するもの。口縁の幅が広いもの体部が半球状のもの。
- B 4類 段部は不明瞭で、屈曲部から外傾するもの。口縁帯の幅が狭く、胴が張るもの。
- B 5類 口径と胴部最大径が同程度で低平な脚部がつく台付鉢。口縁は直立気味で球形胴部となる。

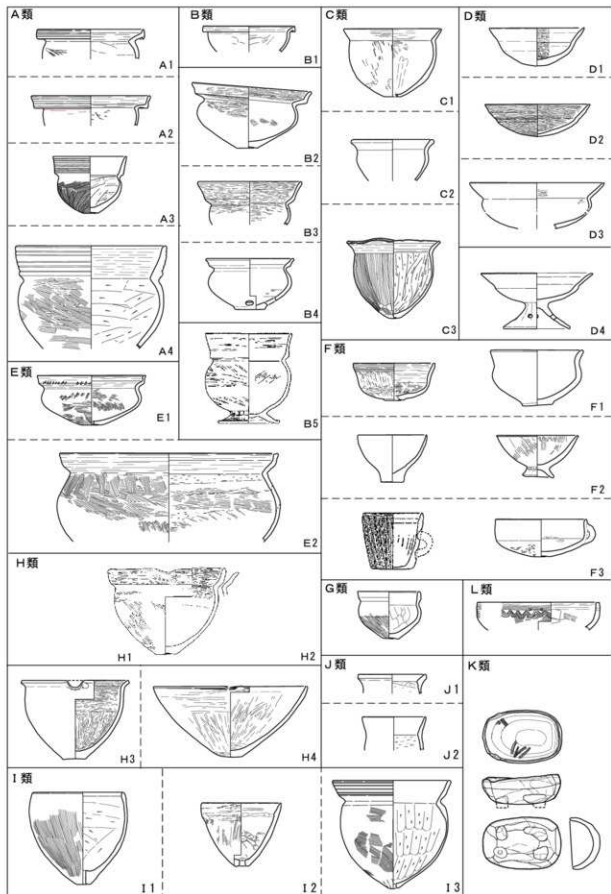

第140図 鉢形土器分類図 (縮尺1/6)

- C類 口縁が「く」の字状を呈するもの。深めのもの、浅めのものがある。
- C 1類 口縁端部を先細りさせるもの。
 - C 2類 口縁部を丸くおさめるもの。
 - C 3類 口縁端部を面取りするもの。
- D類 丸底、または小さな底部から口が大きく開く、口径が器高を大きく上回る器高の低いもの。
- D 1類 口縁、頸部、体部の境が不明瞭なもの。有段口縁が弛緩したとみられるものを含む。
 - D 2類 口縁が「く」の字状に屈曲するもの。
 - D 3類 「ハ」の字状に広がる低い脚台が付くもの。
- E類 口縁が受口状を呈するもの。近江地方に系譜をもつものを含む。
- E 1類 口縁外面下端に刺突列点文、体部上半に櫛描き直線文、刺突列点文を有する、いわゆる近江系の受口口縁のもの。口縁端部を面取りするもの、丸くおさめるものがある。
 - E 2類 系統は不明だが、口縁が受口状を呈する大型のもの。口縁端部を面取りするもの、丸くおさめるもの、先細りさせるものがある。
- F類 体部が外傾、内湾ぎみに立ち上がるもの。形態には多様なものを含む。主に小型土器で、口径・器高が10cm以下のものが多い。口径15cm前後のものまでを含む。
- F 1類 脚がつかないもの。丸底、平底、台状となるものがある。
 - F 2類 脚がつくもの。
 - F 3類 把手がつくもの。
- G類 頸部を強くヨコナデ調整し、「く」の字、または有段状にくびれるもの。口径10cm前後以下の小型のものが多い。
- H類 片口を有するもの。浅めのものと深めのものがある。内面に赤色顔料が残るものがある。
- H 1類 口縁が有段状を呈する。
 - H 2類 口縁が「く」の字状を呈する。
 - H 3類 体部が内湾ぎみとなる。
- I類 有孔鉢。底部に焼成前穿孔されたもの。外面ハケ調整、内面ケズリ調整を施し、口縁内外面をヨコナデするものが多いが、そうでないものも多くみられ、多様である。底部が尖底状となるものを(a)、平底状となるものを(b)とする。
- I 1類 緩やかに開く体部から口縁が内傾ぎみ、直立ぎみまたは端部が外傾するもの。
 - I 2類 体部から口縁が直線的に開くもの。
 - I 3類 有段状の口縁をもつもの。擬凹線を施すもの、無文のものがある。
- J類 口縁はナデ、体部は口縁下までケズリを施す。緩やかに外方へ開く口縁をもつもの。
- J 1類 口縁が厚手のもの。
 - J 2類 口縁が先細りのもの。
- K類 平面形が楕円形を呈す。粘土貼付けの脚が4箇所につく。
- L類 上記A～K類に属さないもの。
- 手埴形土器 (第141図)**
- A類 口縁端部に刻みを施し、体部にも刻みを有す突帯を貼付けるなど装飾的なもの。
 - B類 口縁と覆い部の屈曲が弱く、飾られないもの。

脚部（第141図）脚部を有するものには高坏、器台をはじめ、甕、壺、鉢などに例がある。上部の形状とは別に破片として確認した脚部のみの分類を行う。


- A類 筒状の脚柱部から裾部が屈曲して広がるものをまとめる。
- B類 脚柱部から裾部が大きく開く無段のもの。
 - B 1類 脚裾端部を丸くまたは面取りするもの。
 - B 2類 脚裾端部をはね上げるもの。
- C類 有段の脚裾部をもつもの。有段部には直線文、スタンプ文、刻み文などで加飾するものが多い。脚柱状部と段部の境に透孔を有す。
 - C 1類 脚裾端部を丸くまたは面取りするもの。
 - C 2類 脚裾端部をはね上げるもの。はね上げた端部に刻みを施すものもある。
 - C 3類 脚裾端部を肥厚させるもの。
 - C 4類 裾端部をナデ、面を形成するもの。台形状の段上部に直線文を施し、棒状部との傾斜面にスタンプ文で加飾する。
- D類 円錐状を呈するものをまとめる。
 - D 1類 外反して広がるもの。主に高坏のD類、器台のH類につくと考えられる。
 - D 2類 内湾ぎみに広がるもの。主に高坏のD類、器台のH類につくと考えられる。
- E類 裾部が大きく広がり、幅の狭い有段部をもつ。器台C類・D類の裾部となるもの。
 - E 1類 有段部に擬凹線を施すもの。
 - E 2類 有段部が無文のもの。
- F類 裾端部を肥厚させ面となすもの。
- G類 低平な有段脚をまとめる。
 - G 1類 有段で、段部に擬凹線をもつもの。
 - G 2類 有段で無文のもの。
- H類 低平な無段のものをまとめる。
 - H 1類 外反して裾が広がるもの。
 - H 2類 直線的にのびるもの。
 - H 3類 内湾および端部が内湾ぎみとなるもの。外面はミガキが施されるものもある。
- I類 つまみだしたような形状のもの。指頭痕が観察される。

蓋形土器（第141図）

- A類 つまみの頂部が平坦、またはわずかにくぼむもの。
 - A 1類 口縁部が外反してのびるもの。
 - A 2類 口縁部が内湾または直線的にのびるもの。
- B類 つまみの頂部がくぼむもの。通気孔を有するものがある。分類はA類に準ずる。
- C類 つまみを有しないもの。

手握ね土器

手握ね成形によるものには、個々の器形ごとに多種多様であるため、細分は行わない。甕・壺・鉢・高坏・器台・蓋など通常の土器を模したものと見えるが、傾向として鉢を模したものが多い。

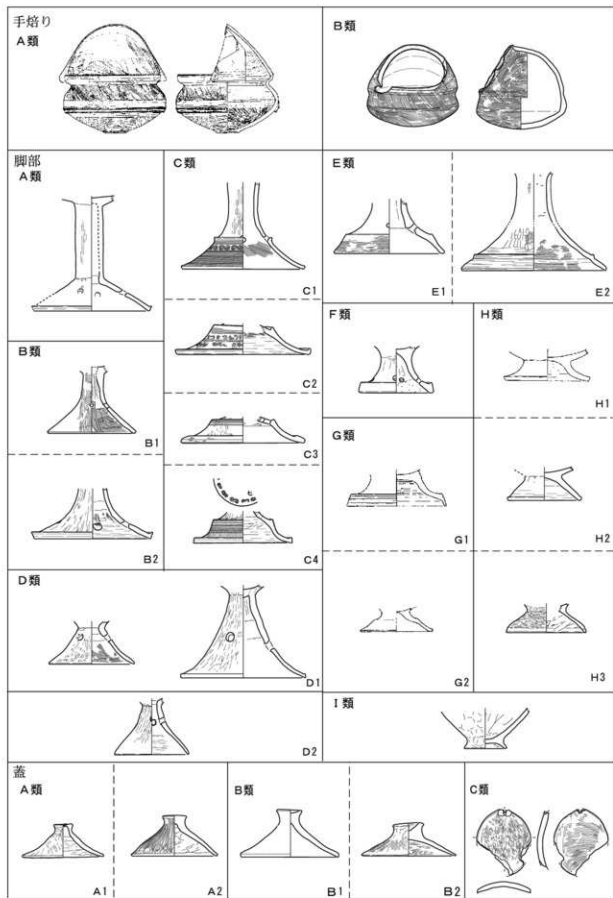

第141図 手焙り土器・脚部・蓋分類図(縮尺1/6)

2 東地区出土土器

東地区からは、住居址の床面、土坑からまとまった量の土器が出土している。主体となる時期は弥生時代後期後半から終末期にかけてであるが、少なからず古墳時代初頭から前期の土器も存在する。また包含層中において土器が集中している箇所があり、これらは平面では確認できなかったものの遺構に伴うものと判断される。層での分離は難しく、本来上層に属すると考えられるものが下層に含まれる場合もあり、弥生時代後期後半から古墳時代前期まで連続して集落が営まれたことが、出土した土器からうかがえる。

主な遺構出土の遺物について取り上げる。その他の遺物については観察表をもってこれに代える。

(1) 住居出土土器


SI01出土土器 (第142～144)

当住居に伴うと考えられる、床面またはわずかに浮いた状態で出土したものには1・6・10・12～14・16・20・22～24・27・31・33・34・36～38・40・42・44・48・50がある。2はP11から、41は周溝から、39・43は貼床下から出土している。また当住居の中央土坑(5041)からは多量の土器がまとまって出土している。(第144図)他は覆土層中からである。


甕には有段口縁を呈するC類が多くあり、少数ながら、口縁端部に幅狭の面をもつB2類(1～3)が伴う。B類とした1はタタキ調整の後ナメハケを施す。胴部最大径から底部にかけ直線的にすぼまる。煮炊きに使用されており、外面は被熱によって赤化、内面下半にはコゲ痕がある。この土器の破片はC3区からも少なからず出土している。2・3は口縁の立ち上がり短い。C類としたものには、C2類(12)、C3類(5～9・13)、C4類(10・11・14)がある。無文のD類は1点(4)ある。有段口縁甕は、総じて内面の段が明瞭なものが多い。頸部内面が「く」の字に屈曲するもの(4～7・12・14)、面をもつもの(9・10・13・15)、やや伸びたもの(8・11)がある。壺にはC類(15)、長頸となるE類(16・17)、短頸となるF類(18)、脚部を持つH類(19・20)、I類の体部となるもの(21・22)がある。19・20は口縁端部を内外から挟んでヨコナデした際の凹線を2条確認できる。22とともに胴部最大径付近にヨコミガキを、他はタテミガキを施す。21は肩部と胴部最大径の部分の2ヶ所に中央が窪んだ突帯を貼付けている。突帯の突出部には細かな刻みが施されるが、2本目の下段には施文されない。頸部下から櫛状工具による直線文、S字スタンプ文、直線文、2本の突帯の窪みにS字スタンプ文を施文し、突帯間には同心円文を2～3条のミガキ調整の擦痕で斜めに結び、連続渦文状としている。高坏にはB1類(23)、B5類(24～28)がある。24は端部のみ大きく外反させる。器台には口縁端部に面を有するA類(29・30)、口縁が拡張し外傾・外反するD類(31・32)がある。29・30の口縁端部は整形時のナデにより凹線状となる。31は32に比べ外反が強くなく、口縁部も短い。脚部には無段のB1類(33・34・36～38)が主体となる。鉢には有段口縁のA2類(40～42)、無文のB2類(43)、台付のF2類(45～47)、F3類(39)、J類(44)がある。40～43は口縁の段は明瞭で広めの面をもつ。43の外面は底部から胴部下半まで被熱痕があり器表面は荒れている。蓋にはA2類(50)、B1類(48)、B2類(47・49)がある。44は鉢でJ類としたもの、51は壺形的小型土器、52～54は鉢形的小型土器である。

SI01中央土坑(SK5041)出土土器(第144図)


甕にはC類(1～3)がある。壺にはC類(4)、E類(6～8)、F類(5)、H類(9)がある。5は口縁を有段状とするF3類。6は頸部にヘラ描き文がある。7には龍目が残存する。8は口縁外面下に粘土塊を貼付け上方に盛り上げている。その横には竹管文を3点施文する。9は精製品である。高

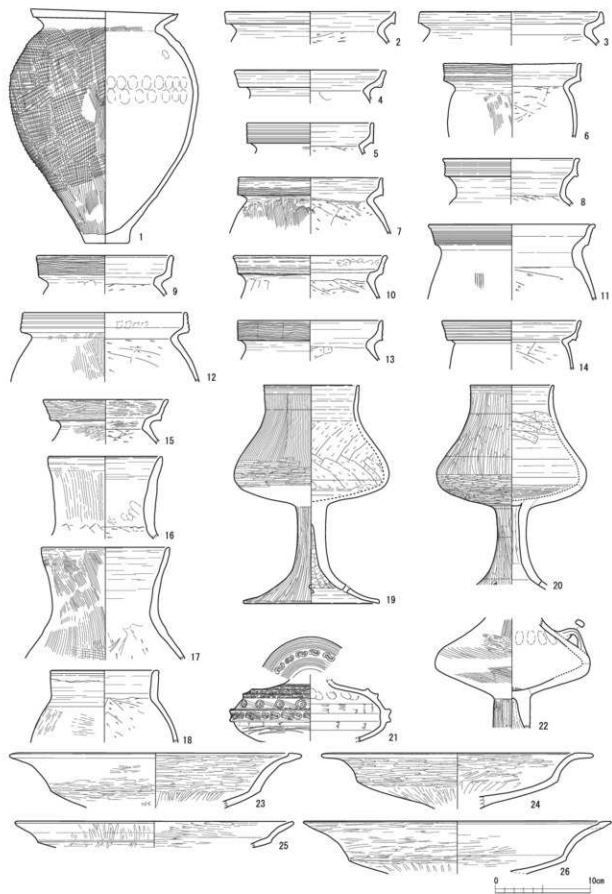

第142圖 SI01出土土器実測図1 (縮尺1/4)

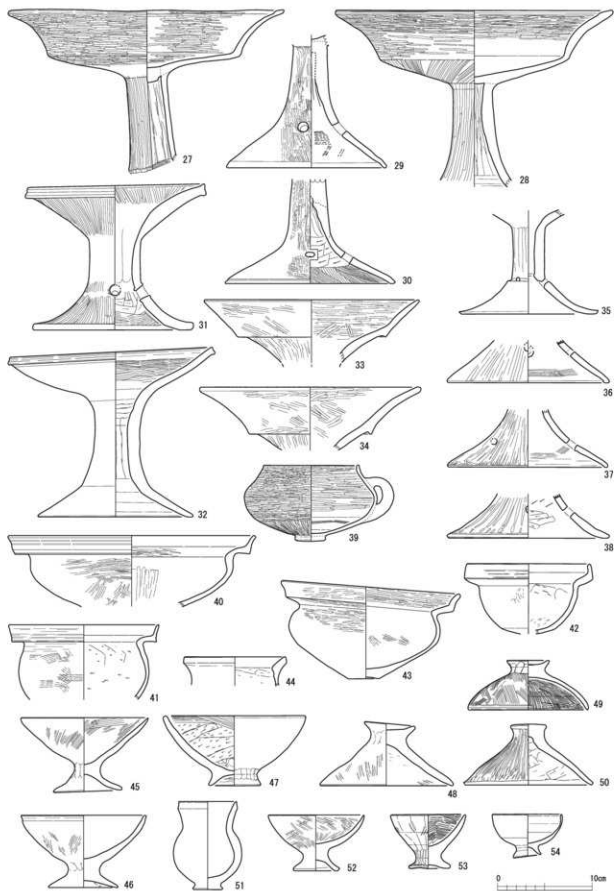

第143図 SI01出土土器実測図2 (縮尺1/4)

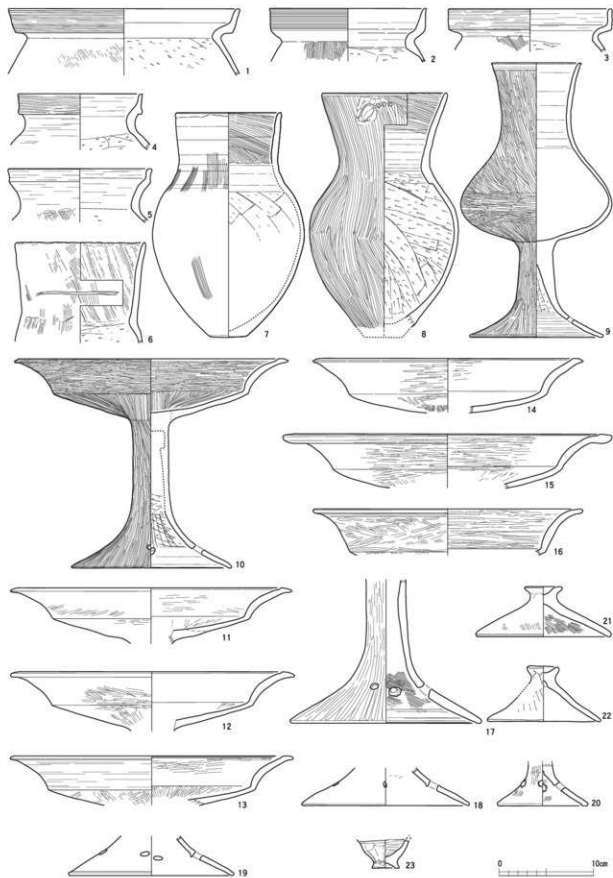

第144图 S101 中央土坑出土土器实测图 (缩尺 1/4)

坏は出土量が多い。B5類(10～15)を主とし、B1類(16)が含まれる。10は棒状の脚部を有す大型のものであるが、他も同様な器高を呈すと考えられる。13は口縁外面をヨコナデ調整する。17～20は脚部でB1類にまとまる。21・22は蓋、23は手捏ね土器である。これらの土器は弥生時代後期後半、法仏Ⅱ式に位置付けられる。

SI02出土土器(第145図1・2)

2点を図示できたのみである。1は周溝内から、2はP2から出土した。

甕には有段口縁のC3類(1)がある。頸部内面にヘラ描きが3条ある。2は無段の脚裾部B1類である。これらの土器は弥生時代後期後半、法仏Ⅱ式に位置付けられる。

SI03出土土器(第145図5～25)

当住居に伴うと考えられる、床面またはわずかに浮いた状態で出土したものには8・10・13・14・21がある。15はP14から、11は周溝から出土している。他は覆土層中からである。

甕にはC3類があり(5)、端部が先細りする。壺にはC1a類(6)、D類(7)、G類(19～22)がある。高坏には、A4類(10)、B5類(8・9)がある。8は9より口縁部が伸長し、やや小型化している。10の口縁も伸長しつつ、屈曲部が弱いものである。10は内面に赤彩痕がある。8・10は新しい様相を示す。器台にはC2類(12)、D2類(11)がある。12は連続渦文を2段施文する。鉢にはB2類(17)、D3類(16)、F1類(19)、F3類(20～22)がある。がある。脚部には有段のC1類(14・15)がある。14は4条の罫描き直線文2段と半円の同心円文2段を交互に施す。脚部には他に13・18がある。23～25は手捏ね土器である。これらの土器は弥生時代後期後半から弥生時代終末期、法仏式から月形式期に位置付けられる。

SI05出土土器(第145図3・4)

2点を図示できたのみである。当住居に伴うと考えられる、床面から出土したものには3がある。他は覆土層中からである。

甕はC4類(3)がある。4は蓋のつまみ部である。これらの土器は弥生時代後期後半、法仏式期に位置付けられる。

SI06出土土器(第146図1～21)

当住居に伴うと考えられる、床面またはわずかに浮いた状態で出土したものには1・5・8～10・13・14がある。3はPit1から出土している。他は覆土層中からである。


甕にはC3類(1～5)、D4類(6)、B2類(7)がある。1は外面にはススが付着し、内面胴部下半にはコゲ痕が残る。2は口縁端部が先細りし断面三角形状を呈す。3～5は端部を丸くおさめる。口縁部が無文の6はやや口縁が有段風を呈す。壺にはE1類(10)、G1類(9)がある。高坏にはB4類(12)、B5類(11)がある。11は坏底部の稜が強く、口縁の外傾・外反が弱いといえよう。器台はC2類(13)である。鉢にはF2類(16・17)、G類(14・15)がある。蓋のC類(21)は平面が木の葉形を呈す。紐孔が長軸の一端に残存している。このような蓋に見合う器形の土器は確認していない。14～17は鉢、18～20は蓋である。これらの土器は弥生時代後期後半、法仏Ⅱ式に位置付けられる。

SI07出土土器(第146図22～24)

高坏D2類(22・23)がある。2点とも貼床中から出土した。24は脚部D2類である。

これらの土器は古墳時代初頭に位置づけられる。

SI08出土土器(第147図)

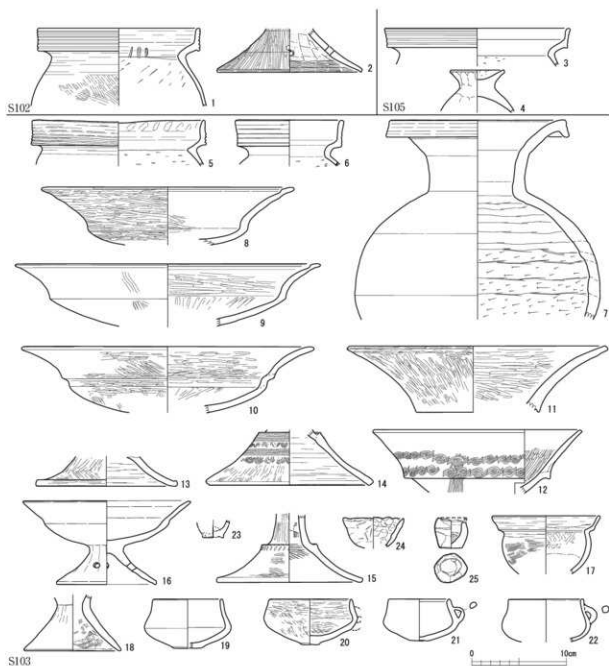

第145図 SI02・03・05出土土器実測図(縮尺1/4)

当住居に伴うと考えられる、床面またはわずかに浮いた状態で出土したものには1・2・5～12・15・16・20がある。他は覆土層中からである。

甕はC類(3～7)が多い。口縁が直立し内面の段が明瞭なC3類が主体を占める。B2類(2)、E4類(1)、F2類(8)が伴う。1は近江地方の影響がうかがわれる。口縁から胴部にはススが、内面底部にはコゲが付着する。4は頸部外面の屈曲が弱い。6には肩部に櫛状工具による刺突文が施される。壺にはE類(10・11)、M類(12)がある。10・11は端部を丸くおさめるE2類である。10は球形の胴部から筒状の口頸部がつき、厚手の底部にはススが付着する。高坏にはA2類(15)、A4類(13・14)がある。口縁が伸長し、無文の13・14は15より新相を示す。蓋にはA2類(19)、B2類(18)がある。鉢F1類の20の鉢は内外面赤彩痕がある。この住居址には、甕と壺に近江地方の影響が考えられる受口

を呈するものがある。これらの土器は弥生時代後期後半、法仏Ⅱ式に位置付けられる。

S109出土土器（第148図21～23）

当住居に伴うと考えられる、床面またはわずかに浮いた状態で出土したものには22・23がある。21は覆土層中からである。

甕にはC 3類（21）がある。鉢にはC 3類（22）がある。22は内面をハケ調整したのち、内面の下半のみをケズリ調整することでハケ目を消し、ハケとケズリの境を明瞭にしている。外面にはススが付着する。高坏にはB 5類（23）がある。これらの土器は弥生時代後期後半、法仏Ⅱ式に位置づけられる。

S111出土土器（第148図1～20）

当住居に伴うと考えられる、床面またはわずかに浮いた状態で出土したものには1・3・5・7・8・12・13・16・17がある。他は覆土層中からである。

甕にはC 3類（4～8）、C 4類（10）があり、C類が主体をなす。B 2類（2）、D2（9）、F 3類（3）も少数ながら確認している。4～8は口縁が直立きみで段部は明瞭である。7は口縁端部が先細りする。10の胴部はミガキ調整される。壺にはE 2類と想定できるもの（12）がある。鉢にはB 1類（13）、C 1類（10）、H 2類（1）がある。1の内面には赤色顔料痕、外面にはススが付着している。赤色顔料の製造に関連して使用されたことを想起させる。器台にはC 1類（15）がある。14は蓋、16・17は底部である。18、19は脚部だが、18は混入である。20は土玉である。これらの土器は弥生時代後期後半、法仏Ⅱ式に位置づけられる。

S112出土土器（第149図1～17）

当住居に伴うと考えられる、床面またはわずかに浮いた状態で出土したものには1・8がある。2～4・6は土坑1から、5・12・14・15は中央土坑から、11は周溝から出土した。他は覆土層中からである。


甕には有段口縁となるC類（1～5）がある。1は段が不明瞭なC 1類、2・3・5はC 3類、4はC 2類となる。擬凹線を施さないD 1類（6）も確認している。1は古相を示すと考えられる。壺は長頸壺となるE 1類（7・8）がある。7の頸部には横方向のヘラ描き文がわずかに残存する。8は口縁端部のみを波状に打ち欠いたことを想起させる。高坏はA 2類（9）、B 1類（11）、B 5類（10）がある。器台にはC 1類（13）、鉢にはB 3類（17）、F 1類（16）、I 2b類（14）がある。17には外面は口縁から胴部上半まで、内面は口縁から頸部まで赤彩痕がある。12は無段の脚部、15は有段となる口縁部である。これらの土器は弥生時代後期後半、法仏Ⅱ式に位置付けられる。

S113出土土器（第150図1～19）

当住居に伴うと考えられる、床面またはわずかに浮いた状態で出土したものには2・4・12・16・19がある。1・3・11～13・15・17は中央土坑から出土した。他は覆土層中からである。

甕は有段口縁を呈するC類（1～4・6・7）が主体で、B 2類（8）、D 1類（5）がある。1はC 2類となり、口縁端部が平坦となる。下端はやや垂下する。壺にはC 1b類（5）、E 1類（9）の他、D類（11・12）、Q類（10）など断面T字の口縁帯を持つものがある。10は肩部に櫛描き直線文と櫛描き波状文を交互に施す。11は口縁に擬凹線5条を施文した後、竹管文・S字スタンプで加飾する。高坏にはB 5類（13）、C類（14）がある。器台にはD 2類（17）がある。被熱により器表面は荒れており、受部内面は剥落・赤化し、ススが付着する。鉢にはA 2類（18）、C 3類（19）がある。19は使用による被熱のため、器表面は剥落している。これらの土器は弥生時代後期後半、法仏Ⅱ式に位置づけられる。


S114出土土器（第150図20）

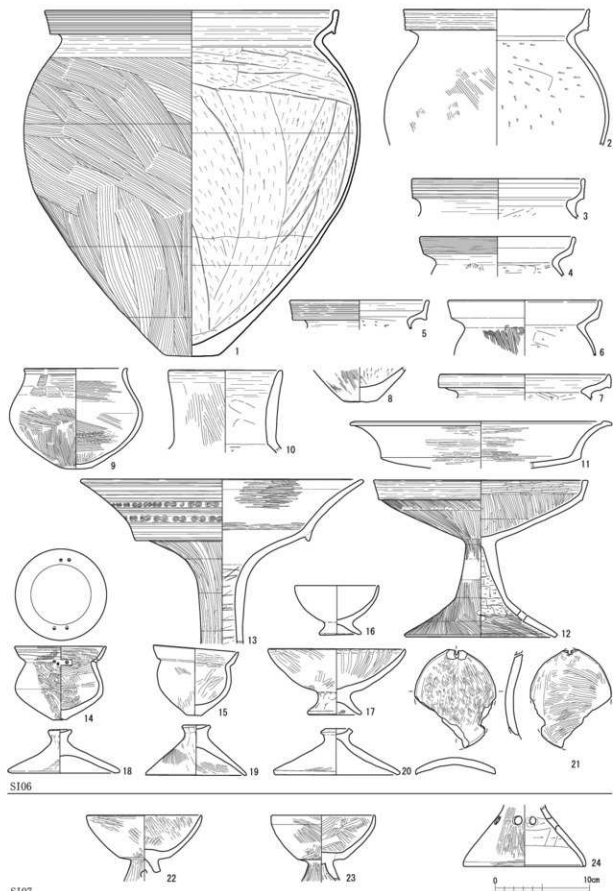


S106

S107

第146圖 S106・07出土土器実測圖 (縮尺1/4)

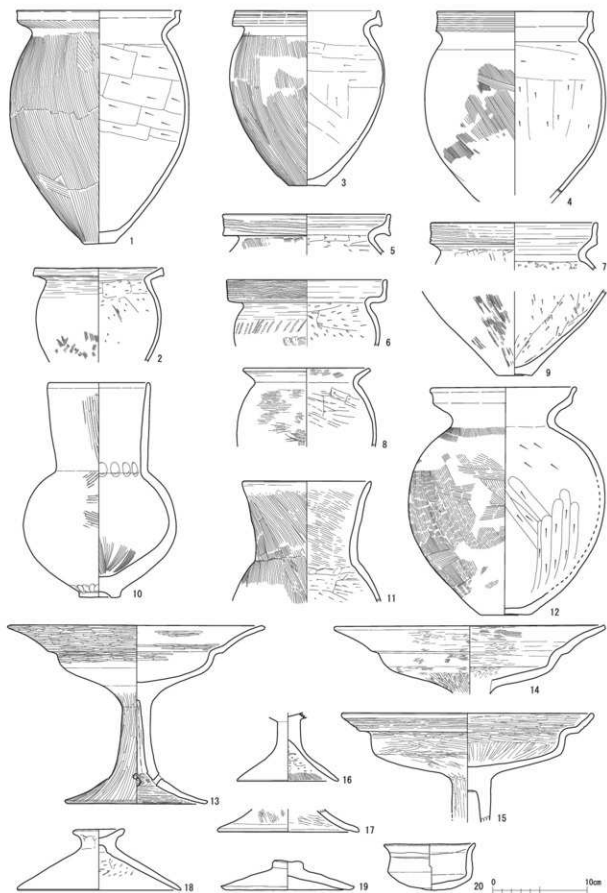

第147図 S108出土土器実測図（縮尺1/4）

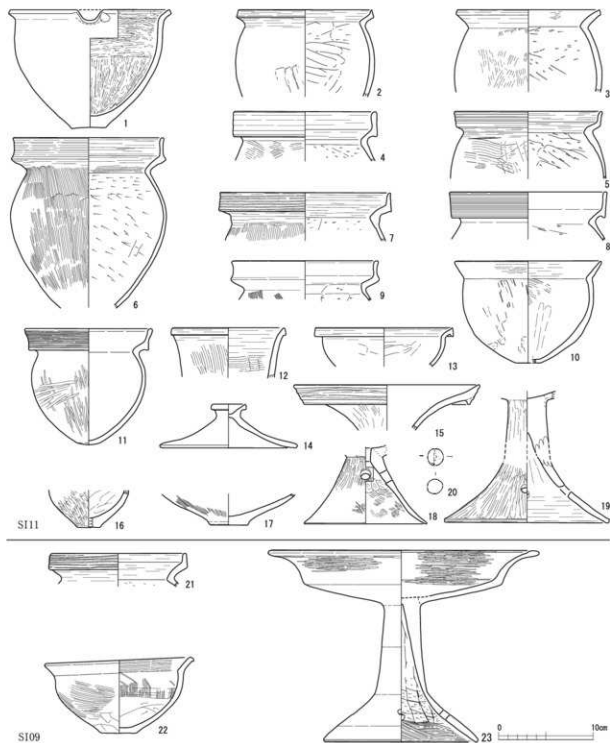

S111

S109


第148図 S109・11出土土器実測図（縮尺1/4）

包含層から出土した1点のみである。


甕は有段口縁を呈すD3類(20)である。内面の稜は強い。弥生時代後期後半に位置づけられよう。

S115出土土器(第149図18~27)

当住居に伴うと考えられる、床面またはわずかに浮いた状態で出土したものは18・20・23~25がある。他は覆土層中からである。

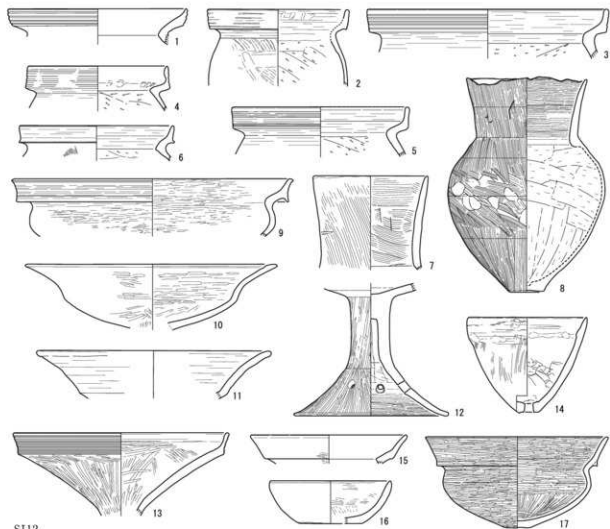


S112

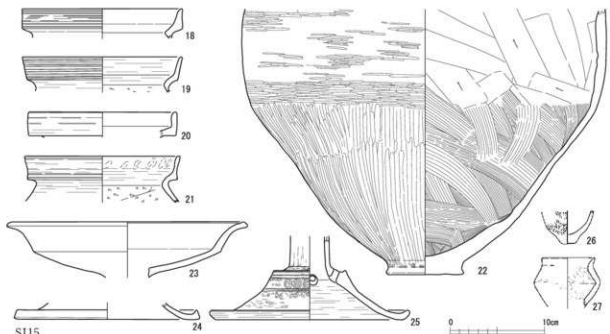

S115

第149図 S112・15出土土器実測図(縮尺1/4)

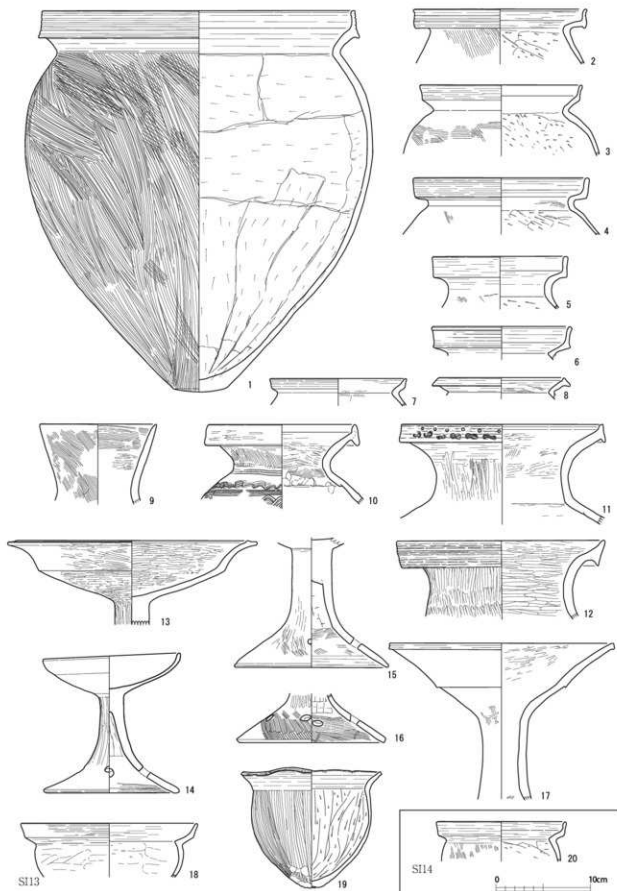

第150圖 SI13・14出土土器実測圖（縮尺1/4）

甕にはC類(18～21)がある。18・20・21は口縁が直立するC3類、19はC4類となる。厚手のもの(18・20)、薄手のもの(19・21)がある。高坏はB5類(23)がある。高坏の脚部となるものには有段のC2類(8)がある。沈線、スタンプ文で加飾する。22は壺の胴部で外面はミガキ調整される。26・27は手捏ね土器である。これらの土器は弥生時代後期後半、法仏式期に位置づけられる。

SI19出土土器(第151図)

当住居に伴うと考えられる、床面またはわずかに浮いた状態で出土したものには18・20・23～25がある。また、1は中央土坑から、5はP2から出土している。

甕には有段口縁で擬凹線を伴うC類(1～6)、無文のD類(7)がある。C類にはC3類(1・2・4・5)とC4類(3)がある。総じて器壁は薄手で端部を丸くおさめる。6と底面が有孔の7は同一個体と判断される。壺には有段口縁のC1b類(8)、長頸となるE類(9・10)、脚が付くH類と考えられるもの(11)がある。8は内外が赤彩される。9は口縁が直立し、肩部にU字形に粘土を貼り付ける。広口の10にはU形のヘラ描きがある。鉢は有段口縁のA・B類が主体となる(13～17)。口縁の幅が狭いもの(13・16)、幅が広いもの(14・15・17)がある。狭いものは直立し、広いものは外傾する傾向がある。総じて内面の段部は不明瞭である。鉢には他にF1類(21)、F2類(12)、K類(22)がある。22は四脚付鉢で、丸みを帯びた底部には、脚となる粘土塊が貼り付けられていたことがうかがわれる。平面形は楕円形、内面は丸底を呈す。外面はケズリの後ナデ調整を、内面はナデ調整を施す。高坏はA5類(18)がある。有段部が弛緩し器形全体が丸みを帯びる。器台には有段となる(19)がある。その他、蓋(20)、有段の脚部(23)、手捏ね土器(24・25)がある。これらの土器は弥生時代後期後半、法仏Ⅱ式に位置づけられる。

SI20出土土器(第152図1～21)

当住居に伴うと考えられる、床面またはわずかに浮いた状態で出土したものには5～7・9・13・15・17・18・20・21がある。10・14は中央土坑から出土した。なお、3・4・11は他の遺構の混入である。他は覆土層中からである。

甕には有段口縁のC類(1・6・7)、無文のD4類(2)、およびF1c類(5)がある。1・4はC5類、6は口縁が外傾するC4類となる。6・7は頸部が厚い。壺には小型のC2b類(8)がある。2個1組の紐孔が対の位置にある。高坏には、A3類(12)、B1類(9)、B5類(13)、C類(10)がある。12の内面には全体に被熱痕がある。器台の脚部には有段となる15、鉢にはF類(16～18・20)、G類(19)がある。蓋はB1類(21)である。これらの土器は弥生時代後期後半、法仏Ⅱ式に比定できよう。また1および混入している土器(3・4・11)は古墳時代初頭のものである。


SI21出土土器(第152図22～31)

当住居に伴うと考えられる、床面またはわずかに浮いた状態で出土したものには24・25・27・30がある。22、28は周溝から出土している。他は覆土層中からである。


甕には有段口縁となるC5類(22・23)、F3類(25)がある。23の頸部内面にはハケ調整を残す。壺にはL3類(24)がある。高坏にはD1類(26)がある。鉢には有段口縁のA2類(28)、小型のG類(27)、有孔鉢I2類(31)がある。これらの土器は古墳時代初頭に位置付けられる。28の有段口縁の鉢は弥生時代後期後半のもので混入したものと判断する。

SI22出土土器(第153図1～6)


当住居に伴うと考えられる、床面またはわずかに浮いた状態で出土したものには2・4～6がある。

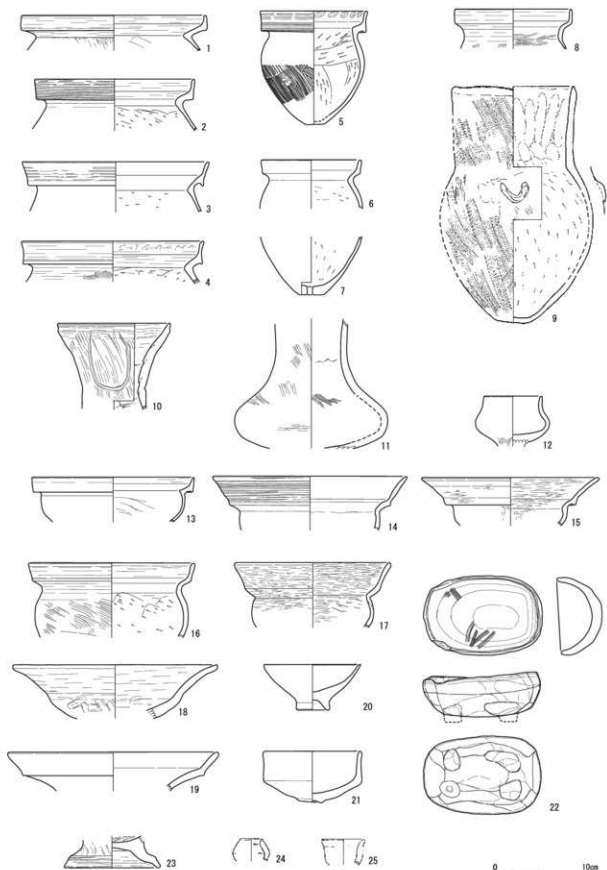

第151圖 S119出土土器実測圖(縮尺1/4)

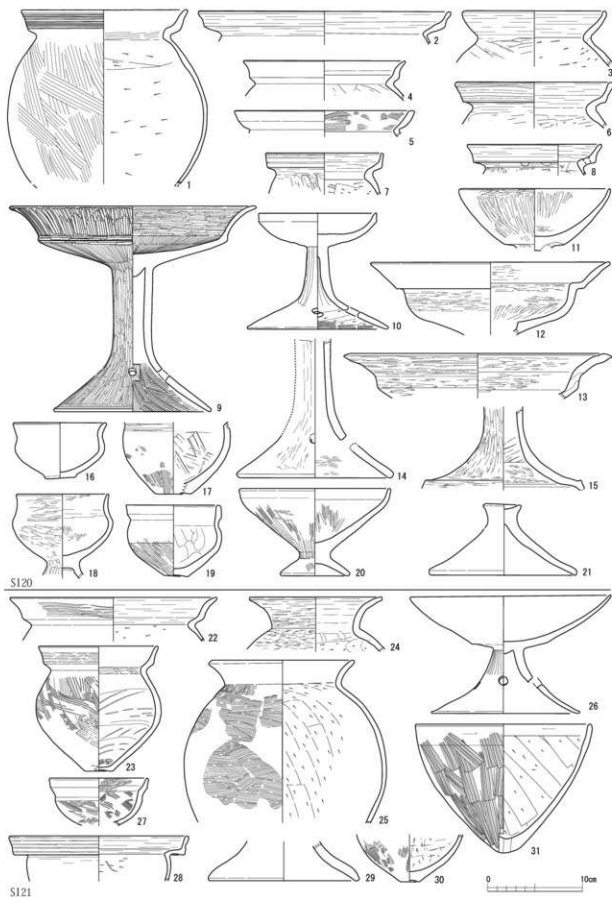

第152圖 SI20・21出土土器実測図(縮尺1/4)

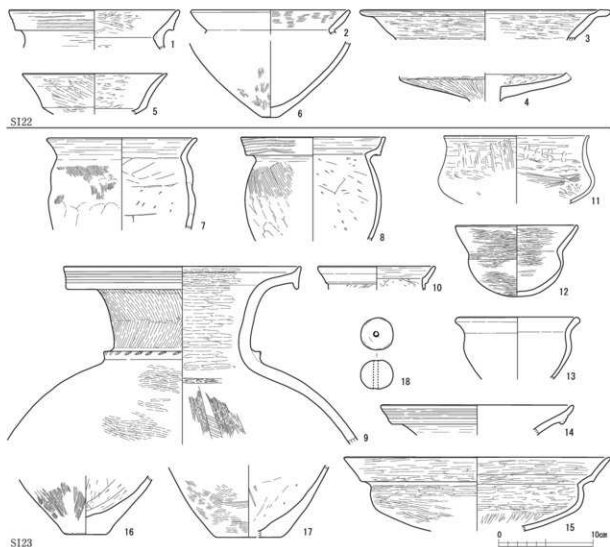

第153図 SI22・23出土土器実測図(縮尺1/4)

1はP8から出土している

甕には有段口縁のC1類(1)、「く」の字口縁のF2c類(2)がある。1の口縁内面はミガキ調整される。高坏には床面から出土した4と同一個体と考えられる3があり、B5類となる。端部の肥厚部分は水平方向に折り曲げられ断面は方形となる。小型高坏E類(5)となるものもある。また6の底面は径1.7cmと小さいものである。これらの土器は弥生時代終末期、月影式期に位置づけられる。

SI23出土土器(第153図7~18)

当住居に伴うと考えられる、床面またはわずかに浮いた状態で出土したものには8・9・13・14・16・17がある。またP14からは15が出土している。他は覆土層中からである。

甕には有段口縁のC4類(8)がある。8は頸部内面の稜は明瞭で、外面全体にススが附着している。甕には広口で筒状の頸部となるD類(9)がある。頸部と胴部の境にハケ状工具で刻みを施した突帯を有する。頸部のミガキ調整は、上半と下半で調整方向を変えており、装飾効果を高めている。鉢には「く」の字を呈すC2類(13) F1類(11)、J1類(10)がある。器台には有段口縁を呈すC1類(14)、高坏にはA3類(15)がある。16・17は底部片である。これらの土器は弥生時代後期後半、法仏Ⅱ式に位置づけられる。また、混在したものには「く」の字口縁を呈する7の甕、小型丸底を呈する鉢形の12があ



SE101



SE102

第154図 SE101・102出土土器実測図

るが、これらは古墳時代初頭と考えられる。

(2) 井戸出土土器

SE101出土土器 (第154図1～9)


甕にはC5類(1)がある。端部は先細りとなる。高坏にはD1類(2)、小型のD2類(3)がある。器台にはG類(4)があり、脚部に透孔を有しないものである。5・6・8は鉢、9は脚が付く壺のH類と考えられる。7は球形の胴部に脚が付く。甕は在地の有段口縁が残り、高坏、器台には東海地方の影響がみられる。これらの土器は古墳時代初頭～古墳時代前期前半、月影Ⅱ式～白江式期に位置付けられる。

SE102出土土器 (第154図10・11)

壺には把手が付くS類(10)がある。口縁には蛇行した擬凹線文3条を施す。把手は断面円形の逆U字を呈し、器体に接して付けられている。鉢には無文の有段口縁を呈すB2類(11)がある。これらの土器は弥生時代後期後半～終末期、法仏式期から月影式期に位置付けられる。

(3) 土坑出土土器

主にまとまった量の遺物が出土した遺構のものを取り上げる。

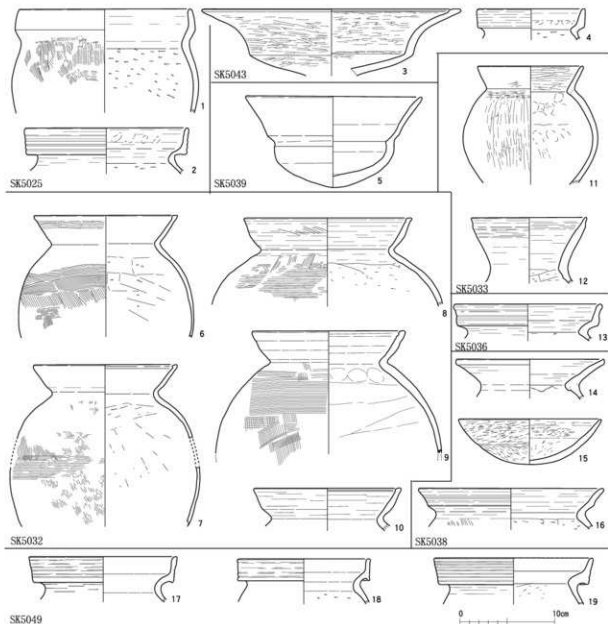

第155図 東地区土坑出土土器実測図1 (縮尺1/4)

SK5025・5026出土土器 (第155図1・2)

甕には口縁が内傾するJ類(1)、有段口縁を呈すC3類(2)がある。これらの土器は弥生時代後期後半から終末期に位置づけられる。

SK5032出土土器 (第155図6～10)

甕はG類で占められる。6の口縁外面にはヨコハケ調整が残り、口縁の端面は凹線条にくぼむ。8は肩部がやや張る。6・9の胴部にはススが付着する。これらの土器は古墳時代前期に位置づけられる。

SK5033出土土器 (第155図11・12)

壺が2点ある。11は「く」の字を呈すL2類となる。頸部はヨコ方向、体部はタテ方向のミガキ調整が施される。12はK2類で、口縁は外傾し広口となる。これらの土器は古墳時代前期に位置づけられる。

SK5036出土土器 (第155図13)

甕が1点ある。有段口縁のC4類となる。弥生時代後期後半に位置づけられる。

SK5038出土土器（第155図14～16）

甕はC 5類（16）となる。擬凹線を施す在地のものだが、断面形は「く」の字に近い。壺にはL 2類（14）がある。鉢にはD 1類（15）がある。15の体部中ほどには強いミガキ調整で不明瞭な沈線をつくり、有段口縁の意識を留めている。これらの土器は古墳時代初頭に位置づけられる。

SK5039出土土器（第155図5）

鉢が1点ある。B 3類となる。弥生時代終末期に位置付けられる。

SK5042出土土器（第156図1・2）

壺にはE 3類（1）がある。内面にヘラ描き文がある。甕はC 3類（2）である。弥生時代後期後半に位置付けられる。

SK5043出土土器（第155図3・4）

甕はD 3類（4）がある。高坏にはB 5類がある。口縁は伸長し、中ほどから急に外反する。弥生時代終末期に位置付けられる。

SK5044出土土器（第156図4～22）

甕は有段口縁を呈すC類が主体となる。4・7はC 2類、5・8・9・12はC 3類、6はC 4類となる。4は口縁下端を下方に垂下させる。4・5の口縁は端部がわずかにつまみ出された形状を呈し、口縁帯幅は他と比べ狭いものである。6の外面にはススが付着する。9は口縁内面に指頭圧痕を有す。10は「く」の字を呈するF2c類。壺にはE 1類（11）、G 2類（20）、H 2類（12）がある。11は竹管状刺突を有す。20の頸部には対になる位置に穿孔され、蓋が伴うと考えられる。高坏はB 5類（13・14）がある。鉢はA類（18・19）、E 2類（16）がある。16の口縁には擬凹線が2条施され、在地系と外来系との折衷と考えられる。18は外面にススが付着している。器台ではB類（21）がある。これらの土器は弥生時代後期後半、法仏Ⅱ式に位置付けられる。

SK5045出土土器（第156図23～28）

壺にはD類（28）、E 2類（23）がある。23の内面には指頭圧痕を確認できる。28は頸部下には断面三角形の突帯を貼付けハケ状工具で刺突を施す。鉢にはC 3類（24）がある。端部がやや拡張する。胴部下半には被熱痕があり、ススが付着する。高坏にはB 5類（25）がある。端部の肥厚はわずかである。23・24は脚部である。これらの土器は弥生時代後期後半、法仏式期に位置付けられる。

SK5047出土土器（第156図3）

甕はC 4類となる。薄手で段部は明瞭となる。弥生時代後期後半、法仏式期に位置付けられる。

SK5049出土土器（第155図17～19）

甕は有段口縁のC類である。19は口縁が外傾する。弥生時代後期後半、法仏式に位置付けられる。

SK5050出土土器（第157図1・2）


1は山陰系のH 1類である。2は壺の胴部下半である。古墳時代前期に位置づけられる。

SK5058出土土器（第157図7）

器台が1点ある。C 1類となる。弥生時代後期後半、法仏式期に位置付けられる。

SK5059出土土器（第157図3～6）

甕は口縁端部が面となり擬凹線を施すB 1類（3）、無文のB 2（4）、有段口縁を呈し無文のE類（5）、擬凹線を施すC 4類（6）がある。6は肩部に刺突を施す。3～5にはススが付着する。これらの土器は弥生時代後期後半、法仏Ⅰ式に位置付けられよう。

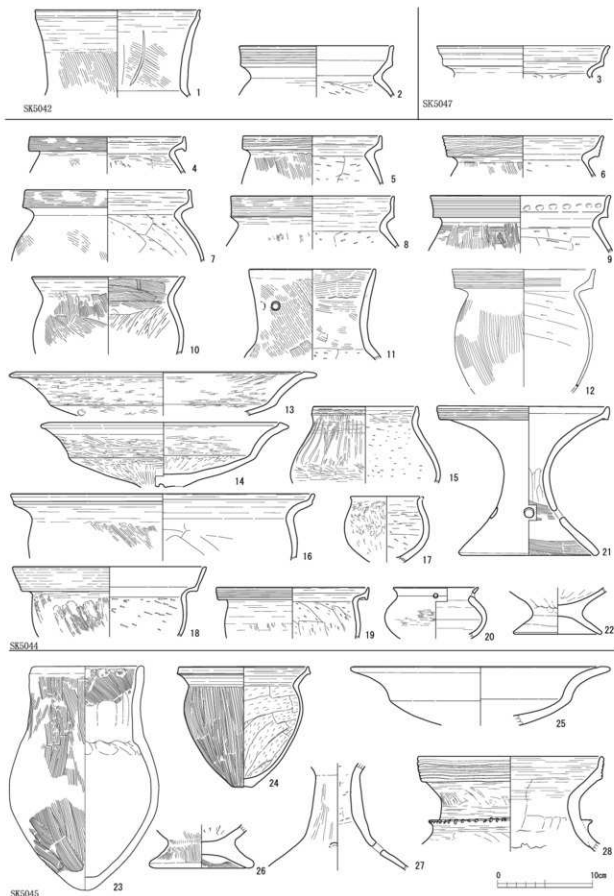

第156図 東地区土坑出土土器実測図2 (縮尺1/4)

SK5060出土土器（第157図8・9）

壺は口縁が広口を呈するD2類（8）。高坏はB5類（9）である。弥生時代後期後半、法仏式期に位置付けられる。

SK5064出土土器（第158図1～9）

甕には有段口縁を呈すC3類（1・3）がある。1の口縁内面には指頭圧痕がある。壺は有段口縁のC2a類（2）、短頸のF1類（4・5）がある。4は口縁部に6～7条の擬凹線を施す。高坏はB3類（7）、B5類（6）がある。器台にはB2類（9）がある。8は脚裾部である。これらの土器は弥生時代後期後半、法仏式に位置付けられる。

SK5071出土土器（第158図10～22）

甕は「く」の字を呈するF類（10・11・13・14）と端部を肥厚させるG類（12・15～18）が主体となる。山陰系のH類（19）を1点確認している。壺にはL類（20・21）、小型丸底を呈すR類（22）がある。これらの土器は古墳時代前期前半、古府クルビ式期に位置付けられる。

SK5073出土土器（第159図）

甕は「く」の字を呈するF類（2～10）が主体となる。総じて器面の調整は粗く、口縁部、胴部の接合痕が確認できるものが多いが、10は外面、口縁内面にミガキ調整を施し器形も整った精製品である。5には底部を中心に被熱痕があり、器表面は荒れている。有段口縁が弛緩した無文のD5類（1）が伴う。壺には口縁が「く」の字となるL3類（11・12）があり、K類と考えられるもの（14）が加わる。高坏はD1類（16）、とD類にともなう脚部（18）がある。器台は小型器台H類（19）とH類に伴う脚部（20・21）がある。これらは古墳時代前期初頭、白江式期に位置付けられる。

SK5074出土土器（第160図1～9）

甕は有段口縁のC類（1～6）が主体となる。1～4・6はC3類、5はC4類。3・4は口縁内面に指頭圧痕が確認できる。I類（8）が伴う。鉢はA2類（7）である。9の裾端部にはススが附着する。これらの土器は弥生時代後期後半～終末期、法仏式期から月影式期に位置付けられる。

SK5076出土土器（第160図10）

高坏が1点ある。A4類である。弥生時代終末期に位置づけられる。

SK5077出土土器（第160図11）

高坏が1点ある。A2類である。弥生時代後期後半に位置付けられる。

SK5078出土土器（第160図12～16）

甕には有段口縁のC類（12・13）がある。13はC2類である。壺にはL3類（15）がある。これらより古相を示すと考えられるものとして、B1類（14）がある。明瞭な有段口縁とはならないが、端部を拡張し、面としている。内面肩部には指ナデ痕が明瞭に残る。16は胎土、調整から14の底部と考えられる。これらの土器は弥生時代後期後半から古墳時代前期前半のものが混在している。

SK5079出土土器（第160図17・18）

17は壺である。L2類としておく。18は高坏でA4類である。弥生時代終末期に位置づけられる。

SK5081出土土器（第160図22）

22は脚部で、B1類である。裾部内面にはススが附着している。弥生時代に属するものである。

SK5082出土土器（第160図19～21）

甕にはC1類（20）、C4類（21）がある。20は内面の段が幅広く口縁端部がわずかにつまみだされ、

幅狭の面となる。21の器形はなで肩を呈し、20と比べ口縁の立ち上がりが明瞭となり、口縁帯が幅広くなる。20は古相であると考えられる。壺にはE 1類(19)がある。これらの土器は弥生時代後期後半に位置付けられる。

SK5083出土土器(第157図10)

10は匙状土製品である。棒状の把手がつく。平面形は円形を呈し断面は楕円を半分にした形状を呈す。

SK5084出土土器(第157図11~13)

甕は有段口縁のC 3類(11・12)である。端部は先細りとなる。13は球形を呈する壺の胴部である。外面全体、内面頸部に赤彩を施す。弥生時代終末期に位置づけられる。

SK5085出土土器(第157図14~16)

壺にはF 3類(15)、E 1類(16)がある。16にはヘラ描きがある。高坏にはA 3類(14)がある。口縁外面にはタテ方向のミガキを施す。弥生時代後期後半、法仏式期に位置付けられる。

SK5086出土土器(第162図1)

鉢が1点ある。E 2類とする。大型の器形に比して薄手である。弥生時代後期と考えられる。

SK5087出土土器(第161図)

甕にはG 2類(1・3)がある。壺には「く」の字を呈するL類(4・6・7・9)、O類(5)および小型丸底を呈すR類(8)がある。これらの土器は古墳時代前期前半に位置づけられる。

SK5088出土土器(第162図2)

甕が1点ある。C 3類である。器形は胴部中位がやや張る。弥生時代終末期に位置づけられる。

SK5089出土土器(第162図3~6)

甕には有段口縁を呈し擬凹線を施すC 3類(3・6)、無文のD類(4)がある。4にはハケ調整痕が残る。鉢にはA 2類(5)がある。これらの土器は弥生時代後期後半、法仏式期に位置付けられる。

SK5093出土土器(第162図7)

有段となる脚部C 2類である。ヘラ描き直線文と刺突が施される。弥生時代後期に位置付けられる。

SK5094出土土器(第162図8~13)


壺にはE 1類(8・9)がある。8は頸部に竹管状刺突を施す。高坏にはB 5類(10)、甕にはF 2類(12)がある。鉢にはB 4類(11)がある。胴部下半には径1.2cmの焼成後穿孔がある。13は壺の胴部である。これらの土器は弥生時代後期後半から古墳時代初頭に位置付けられる。

SK5095出土土器(第162図14~21)


甕には「く」の字を呈すF 2c類(16)、口縁端部が肥厚するG 3類(14)がある。壺にはL 3類(14)がある。鉢にはD 1類(18)、D 2類(17・19)、G類(20)、高坏にはD 2類(21)がある。これらの土器は古墳時代前期に位置付けられる。

SK5100出土土器(第163図)


甕は有段口縁を呈し、擬凹線を施す甕C類(1・2・4・5・8)が主体となり、有段口縁で無文のD類(3)がともなう。2には肩部に擬凹線を施文すると同様の原体を使用したと考えられる刺突を施す。刺突の上にはヨコナデ調整による凹線が1条できる。1・2・5・8の甕はなで肩を呈し、胴部最大径は中位にくる。また1~3・8の甕には胴部外面にススが明瞭に付着しており、1の内面底部にはコゲが確認できる。壺では有段口縁を呈すC類(6・7・9)、長頸を呈すE類(11・12・13)、短頸のF 3類(10)がある。6・7の頸部には縦のヘラ描き文が施される。11の底部には竹管状刺突がある。

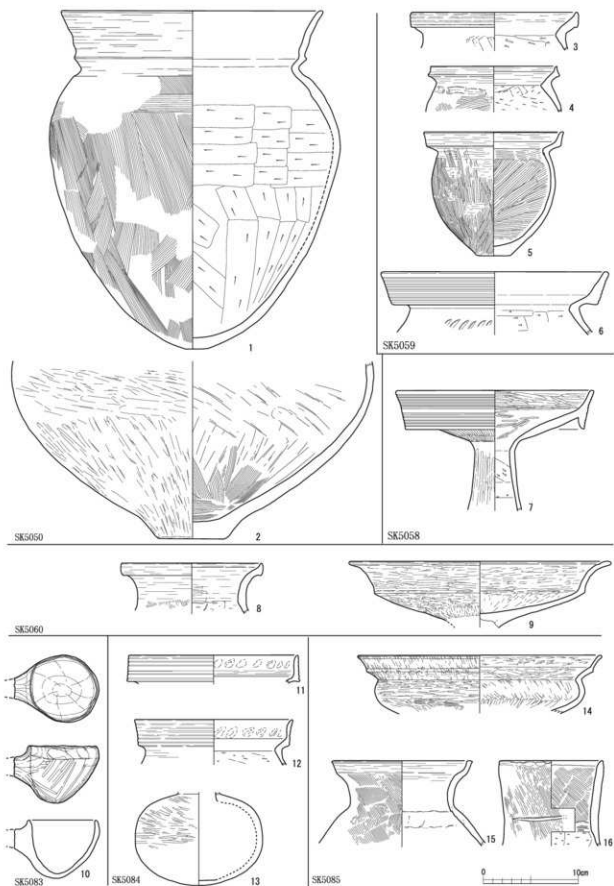

第157図 東地区土坑出土土器実測図3 (縮尺1/4)

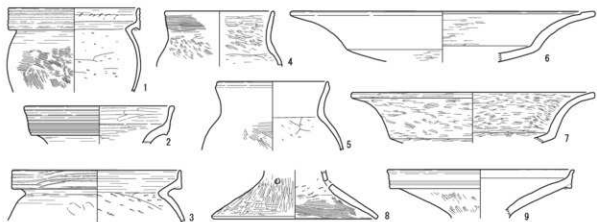


SK5064

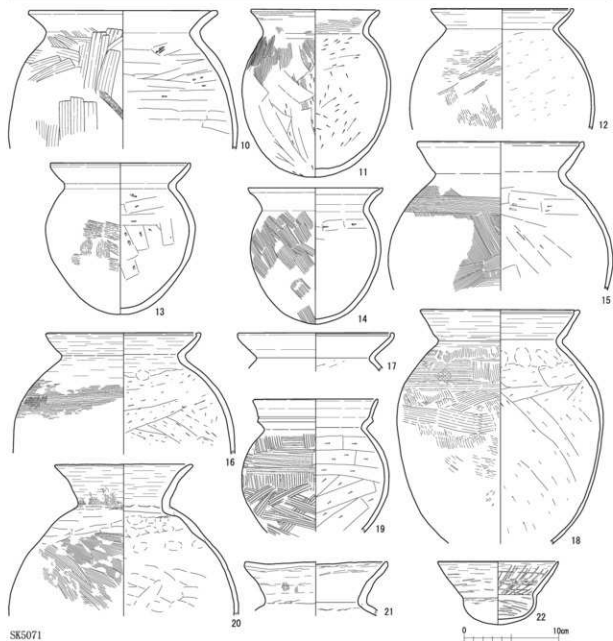


SK5071


第158圖 東地区土坑出土土器実測図4 (縮尺1/4)

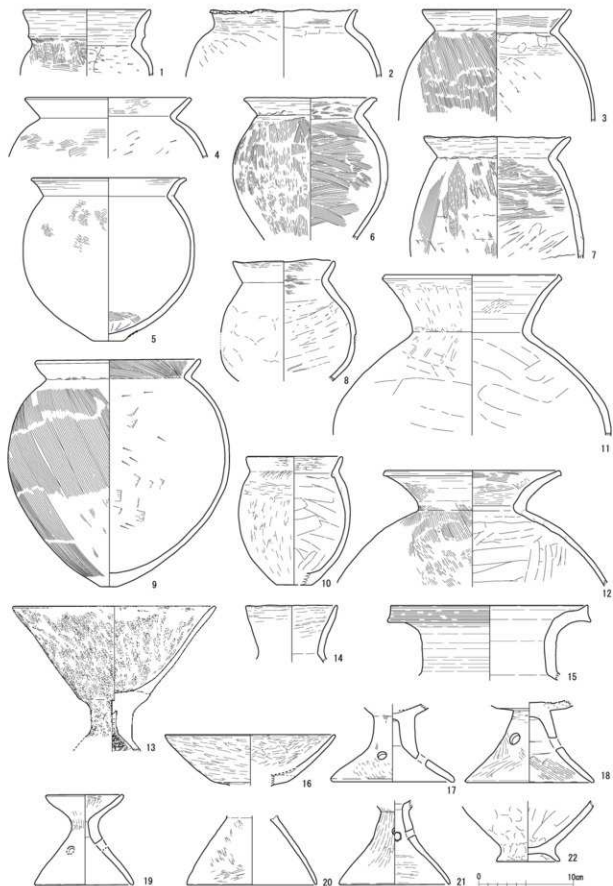

第159図 SK5073出土土器実測図（縮尺1/4）

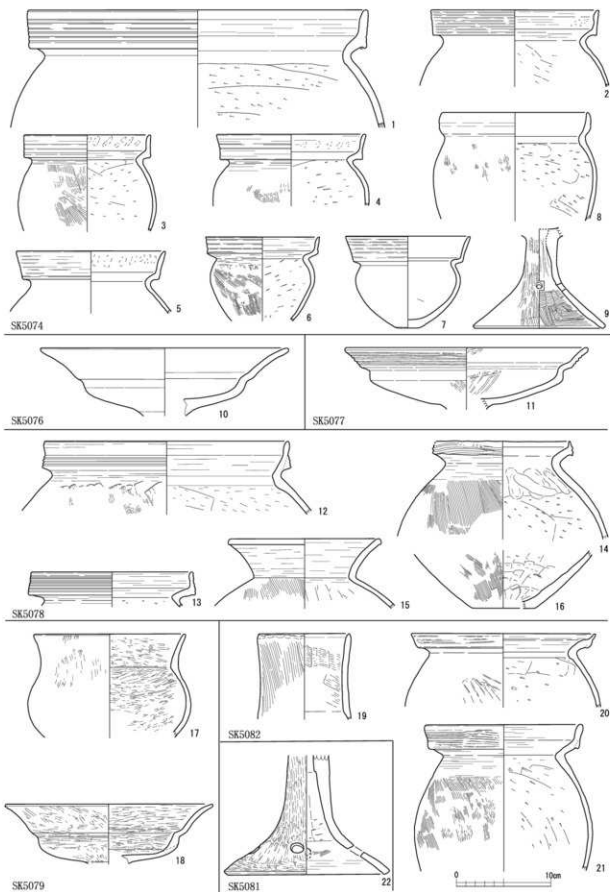

第160図 東地区土坑出土土器実測図5 (縮尺1/4)

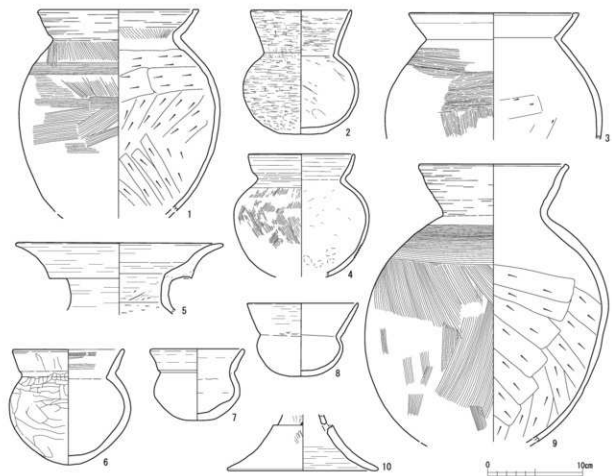

第161図 SK5087出土土器実測図(1/4)

13の胴部には径1cmの焼成後穿孔がある。10・11には底部から胴部中位まで、12は口縁下までススが明瞭に付着する。14は器台でA4類である。成形および調整は雑な印象を受ける。内面裾端部にはススが付着する。16は蓋であるが、この蓋に合う甕は復元したものの中にはなかった。これらの土器は弥生時代後期後半、法仏式に位置付けられる。

SK5108出土土器(第164図6・7)

6は壺E類の口縁である。先端が尖ったものによって描かれた線刻がある。7は高坏で、D2類となる。6は弥生時代後期後半のものと考えられるが、7は古墳時代初頭のものである。

SK5110出土土器(第164図8・9)


壺にはC2a類(8)がある。9は脚部でB1類である。弥生時代終末期に位置づけられよう。

SK5126出土土器(第164図1～5)

甕には有段口縁を呈す甕C3・C4類(1・2)がある。1は肩部から胴部下半までススが付着し、底部には認められない。高坏には内面の段が弱くなるA5類(3)がある。4は脚部、5は手捏ね土器である。これらの土器は弥生時代終末、月影式期に位置づけられよう。

SK5127出土土器(第165図)

甕には口縁端部が肥厚するG類(1～7)、「く」の字を呈するF類(8～11)があり、この2つが主体となり、H1類(12)がともなう。また、口縁が受け口状を呈するE類(8)も確認している。8は無文で口縁の稜も弱くなっている。端部はナデ調整により、やや外方に突出する。壺では長頸となるE2

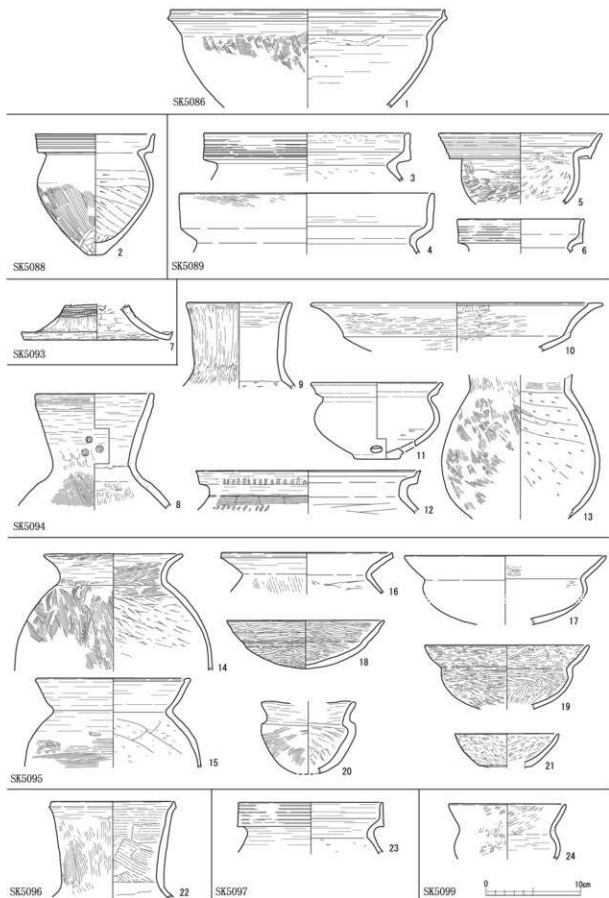

第162圖 東地区土坑出土土器実測図6 (縮尺1/4)



第163図 SK5100出土土器実測図(縮尺1/4)

類(13)、二重口縁を呈するO類(14)がある。13の整形は雑で、手捏ねの印象をうける。高坏にはD2類(15・16)、器台にはH類(18)がある。鉢はD1類(17)である。16は透孔を有しない。これらの土器は古墳時代前期、古府クルビ式期に位置付けられる。

SK5128出土土器(第164図10~15)

甕には有段口縁を呈し、端部が先細りするC5類(10・11)、「く」の字を呈すF類(12・13)がある。14の高坏は、口縁が大きく開くD1類になると考えられる。15は器台の脚部である。外来の要素が加わるこれらの土器は古墳時代初頭、白江式期に位置付けられる。

SK5129出土土器(第166図1・2)

1は球形を呈す壺の胴部である。底部には板状の圧痕が確認できる。2は脚裾部である。

SK5138出土土器(第166図3~5)

甕にはF2b類(3)、口縁端部が肥厚する甕G2類(4)である。器台は小型器台でH類(5)となる。これらの土器は古墳時代前期、古府クルビ式期に位置付けられる。

SK5143出土土器(第166図7~12)

甕にはC3類(7)がある。壺にはC類(8・9)がある。8は無文だが、10は不明である。7・8の口縁下端はやや突出する。どちらも口縁は外傾する。器台にはD2類(11)がある。12は有段の脚部、9は蓋である。これらの土器は弥生時代終末、月影式期に位置づけられよう。

SK5146出土土器(第166図13~16)

甕には有段口縁を呈し、無文のD5類(13)がある。高坏は小型のD2類(14)がある。器台にはD2類(15)がある。口縁には波状文が施される。16は脚部である。これらの土器は古墳時代初頭、白江式期に位置付けられるが、15は弥生時代後期後半となる。

SK5147出土土器(第167図1~3)

1は手培形土器のB類である。鉢部の口頸部は屈曲が弱く、内面には認められない。口縁部から連続して覆部となり、窓はやや上方に開く。面はわずかに上方につまみだされる。底部にはわずかに平坦面がある。内面に被熱の痕跡は確認できない。これに伴うものには、鉢にはB4類(2)、高坏にはA6類(3)がある。これらの土器は弥生時代終末から古墳時代初頭、に位置付けられる。

SK5159出土土器(第167図5・6)

甕には頸部内面にハケ調整を残す甕C4類(5)、壺には「く」の字を呈するL1類(6)がある。

SK5162出土土器(第167図9~12)

鉢にはE2類(9)がある。高坏の脚部と考えられる脚C3類(10)には裾端面に赤彩痕がある。またこのような例は多いのだが、内面裾部にはススが付着している。11・12は手捏ね土器である。弥生時代後期後半に位置付けられる。

SK5163出土土器(第167図13・14)


高坏が2点あり、B5類となる。13には有段の脚が付く。弥生時代後期後半に位置付けられる。

SK5167出土土器(第168図1~3)


甕には内面の段が弱いD1類(1)がある。壺には短頸となるF1類(3)がある。2の体部は底部が台状となる。口縁の形状は不明である。これらは弥生時代後期後半と考えられる。

(4) 溝出土土器


主にまとまった量の遺物が出土したものを取り上げる。

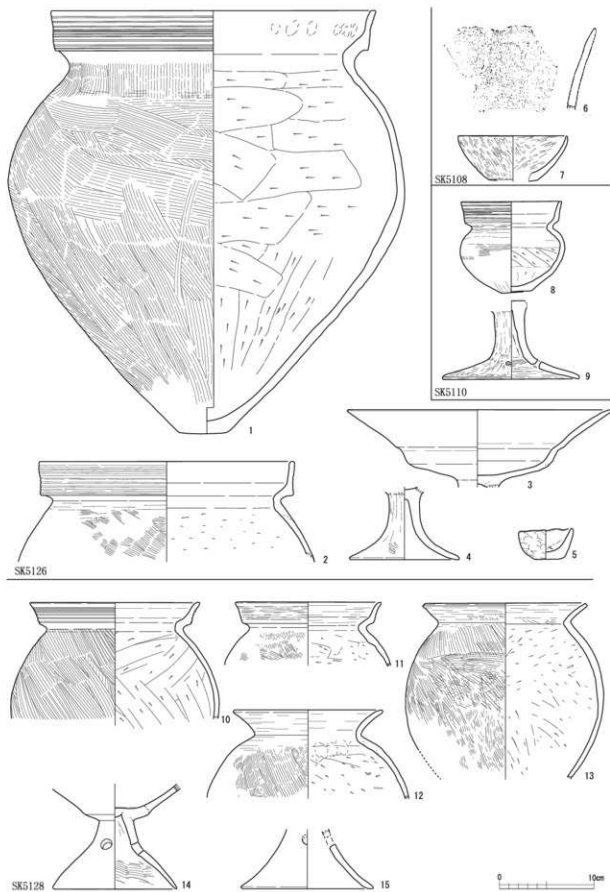


第164図 東地区土坑出土土器実測図7 (縮尺1/4)

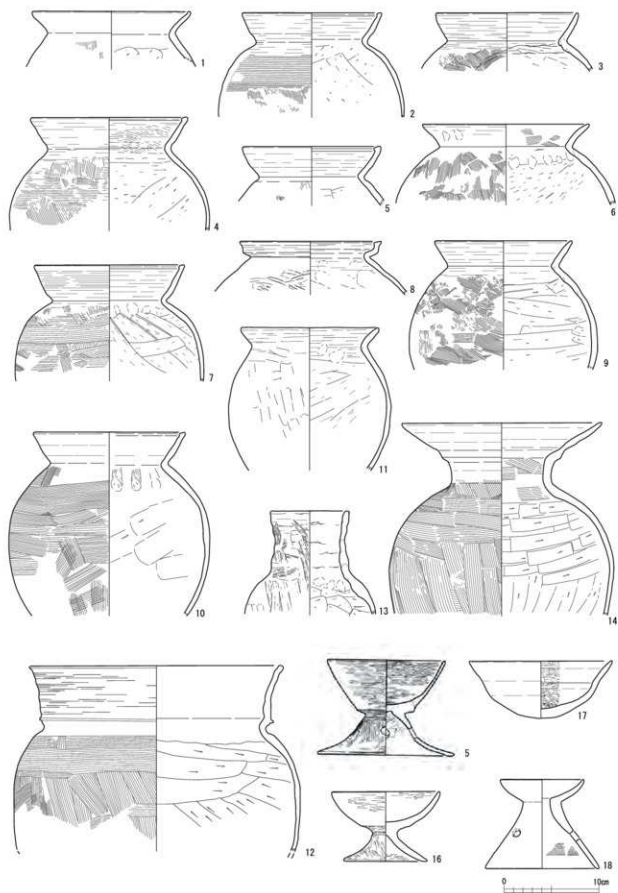


第165圖 SK5127出土土器実測圖（縮尺1/4）

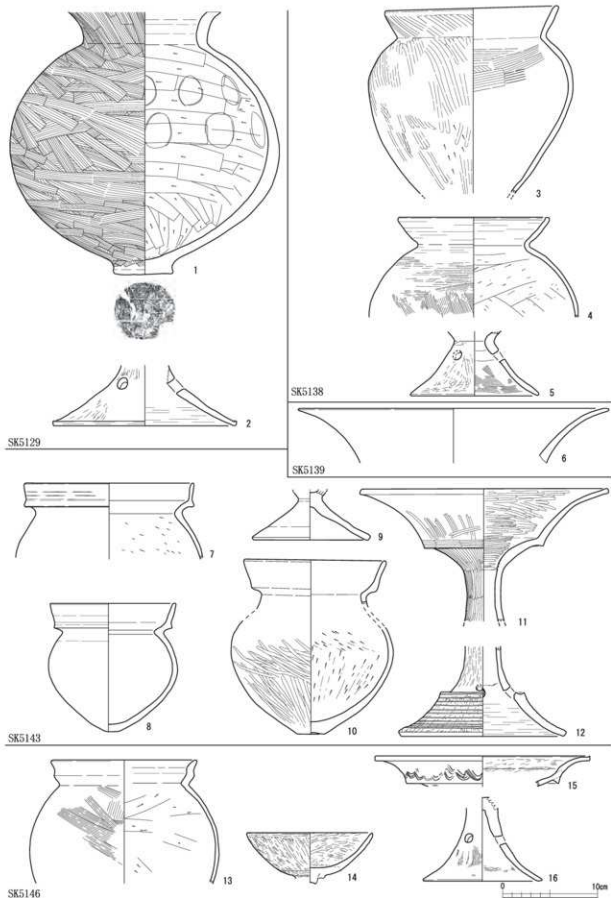

第166図 東地区土坑出土土器実測図8 (縮尺1/4)

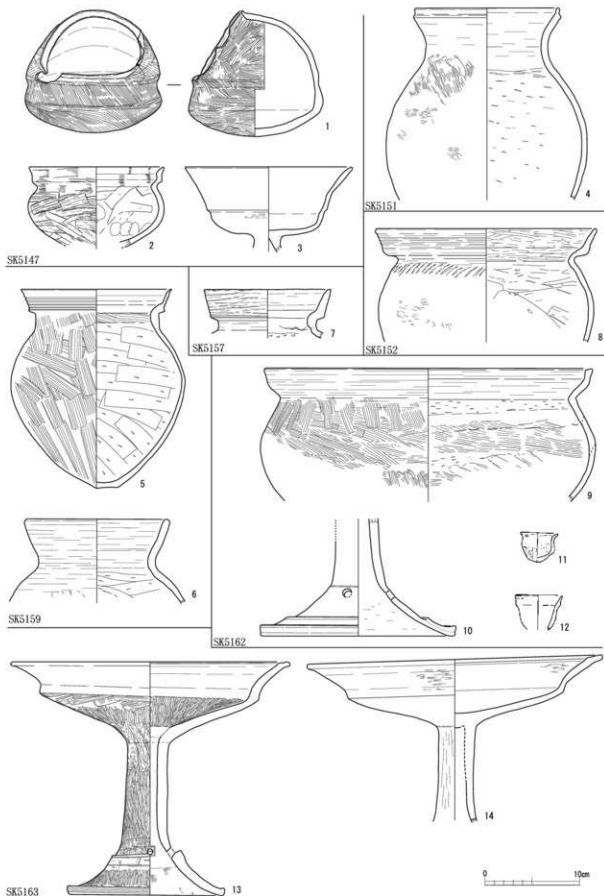

第167圖 東地区土坑出土土器実測図9 (縮尺1/4)

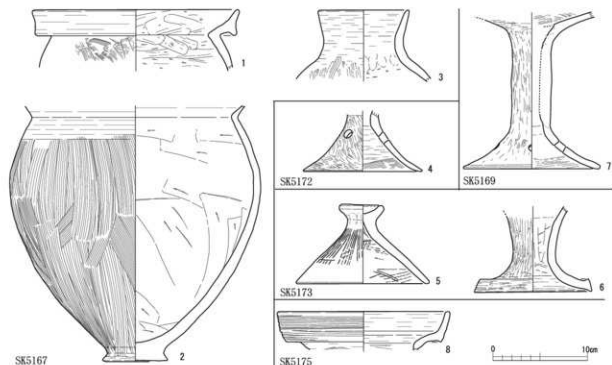

SK5167

第168図 東地区土坑出土土器実測図10 (縮尺1/4)

SD1002出土土器 (第169図1～8)

甕には有段口縁となるC3類(1～4)がある。いずれも頸部が厚く、口縁を強く屈曲させ立ち上げる。外面にはススが付着している。1～3は胴部最大径が中位やや上となり、底部はやや広く安定したものとなる。2・3は法量・器形に共通点が多いが、2の口縁内面には指頭圧痕が確認できる。4は器高が低いもので、胴部に焼成後穿孔される。壺には長頸となるE2類(8)がある。内面はケズリ調整を施し、器壁を薄く仕上げている。蓋にはB2類(5・6)がある。5はつまみの端部を面取し、6は丸く先細り状となる。鉢には有孔鉢I2b類(7)がある。口縁はヨコナデ調整により内面がややくぼむ。これらの土器は弥生時代後期後半、法仏式Ⅱ式に位置づけられる。

SD1005出土土器 (第169図9～16)


甕には口縁が「く」の字を呈するF2c類(9)、受け口状を呈するE4類(10)がある。壺にはE類(12)、F類と考えられるもの(11)がある。12にはわずかにカゴ目を確認することができる。高坏にはB5類(13・14)がある。14は13より口縁の外反が強い。15・16は脚部である。15は裾端部がはね上げきみとなるB2類、16は平坦におさめるB1類である。これらの土器は弥生時代後期後半、法仏Ⅱ式に位置付けられる。

SD1006出土土器 (第170図1～12)

甕には有段口縁を呈すC3・C4類(1・2・4・5)が主体となる。古相を示すC1類(3)の他、「く」の字を呈するF3類(6)も出土している。1の口縁部内面には強いヨコナデ調整による細かな条線が顕著である。また、4の内面にはコゲ痕がある。壺はE2類(7)。高坏の脚部となる12はB1類である。裾端部内面にはススが明瞭に付着している。鉢にはF類(9)がある。8は壺の11は鉢の胴部、10は蓋である。これらの土器は弥生時代後期後半に位置付けられる。

SD1007出土土器 (第170図13～21)

甕には口縁端部がやや拡張したB2類(13)、C3類(14)がある。13にはススが付着する。14は口縁

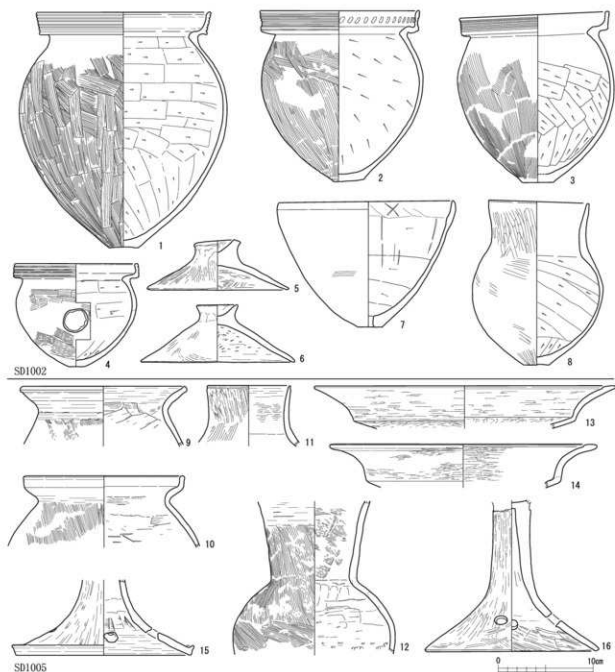

SD1005
第169図 SD1002・1005出土土器実測図(縮尺1/4)

段部がやや厚手となる。壺にはE 1類(15)がある。口頸部は厚く、内面が盛り上がる。内面口縁下にヘラ描き文がある。高環にはB 5類(16)がある。口縁の外傾は強くなく、立ち上がりは短い。脚部には無段のB 1類(17・19)、有段のC 1類(18)がある。18は古相を示すと考えられ、無文で外面ミガキ調整される。棒状部との境の傾斜した面に透孔を有す。19は大型の高環となる。21は径3.1cmの環状土製品である。これらの土器は弥生時代後期後半、法仏式期に位置づけられる。

SD1008出土土器(第170図22~24)

甕には有段口縁のC類(22・23)がある。22は外傾し端部が先細りとなるC 4類に、23は有段部が弱くなり端部が先細りするC 5類である。24は脚部を有す胴部下半である。これらの時期は弥生時代終末から古墳時代初頭に位置付けられる。

SD1010出土土器（第170図25）

甕が1点あり、C3類となる。指頭圧痕が明瞭である。弥生時代終末に位置付けられる。

SD1013出土土器（第170図26）

鉢が1点あり、B2類となる。端部はつまみあげられたように先細りする。段が明瞭である。弥生時代後期後半、法仏式期に位置付けられる。

SD1015出土土器（第170図27）

甕が1点あり、C3類となる。口縁帯の幅は狭い。弥生時代後期後半に位置付けられる。

SD1018出土土器（第171図1～6）

甕には「く」の字を呈すF類（1・4・5）、口縁端部が肥厚するG類（2・3）がある。1は胴部中位下がやや張る長胴を呈しやや内湾するF1b類である。3はG2類である。4は口縁が外傾し球形を呈すF2b類である。5は口縁が外反し長胴を呈すF3b類である。1・2・3・5の外面にはススが付着する。また、小型器台H1類（6）がともなう。これらの土器は古墳時代前期前半に位置付けられる。

SD1019出土土器（第171図7～9）

壺には長頸となるE類（7・9）がある。7はE1類で、球形の胴部から緩やかに立ち上がる長めの口頸部となる。欠損のため不明瞭だが片口状を呈していたことがうかがえる。また、細いヘラ状工具による記号を有す。8は胴部が倒卵形を呈すE3類である。頸部には粘土塊を貼り付けたような痕跡を有す。7・8の胴部下半にはススが付着している。高坏にはB3類（9）がある。弥生時代後期後半に位置付けられる。

SD1032出土土器（第172図1）

4は壺H2類である。外面はミガキ調整されるのが通例であるが、これは粗めのハケ調整が施されている。弥生時代後期後半と考えられる。

SD1038出土土器（第172図2・3）

鉢F1類（2）、甕C4類（3）がある。弥生時代後期後半に位置付けられる。

SD1041出土土器（第171図10～13）

甕にはC1類（10）がある。口縁は外傾し端部は先細りする。内面に段が形成されない。口縁内面にはミガキ調整を施す。また、甕と考えられるものに11の胴部がある。面積の広い底部をもち、外面はハケ調整の後ミガキ調整する。ススが付着している。高坏にはB5類（13）がある。器台の脚部にはE1類（12）がある。弥生時代後期後半に位置付けられる。

SD1043出土土器（第172図4）

J類となる壺が1点ある。体部はそろばん玉状を呈し、外面をミガキ調整する精製品である。底部はわずかな面がある。

SD1048出土土器（第172図5・6）


5は甕でD4類である。6は蓋でB1類である。弥生時代後期後半に位置付けられる。

(5) 不明遺構出土土器


SX01出土土器（第173図1）

甕C5類（1）がある。頸部内面は強く屈曲する。口縁は「く」の字に近づき、擬凹線ではなくハケ調整が施されるなど、在地の土器の規範が緩んでいることが窺える。古墳時代初頭に位置付けられよう。


SX10出土土器（第173図9～13）

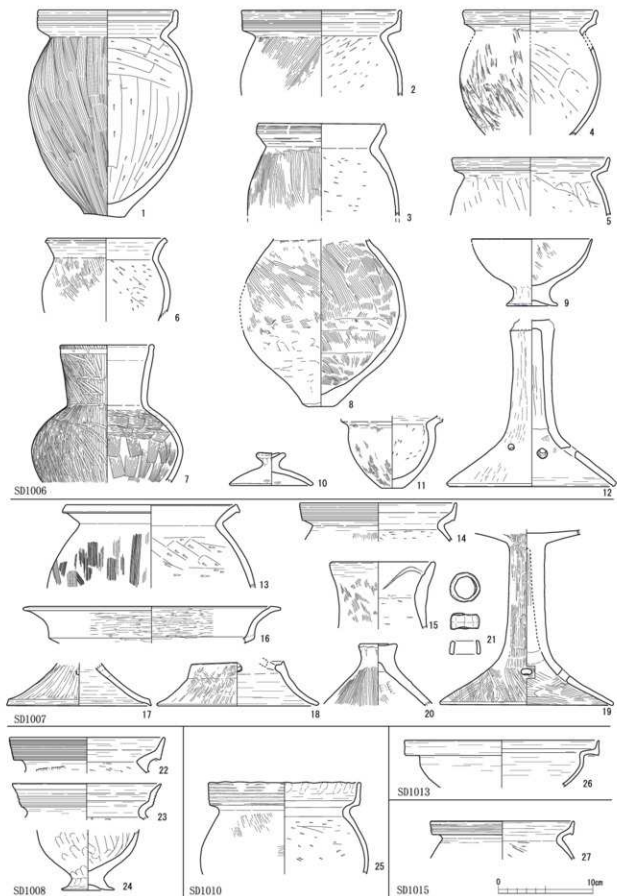

第170图 東地区清出土土器実測図1 (1/4)

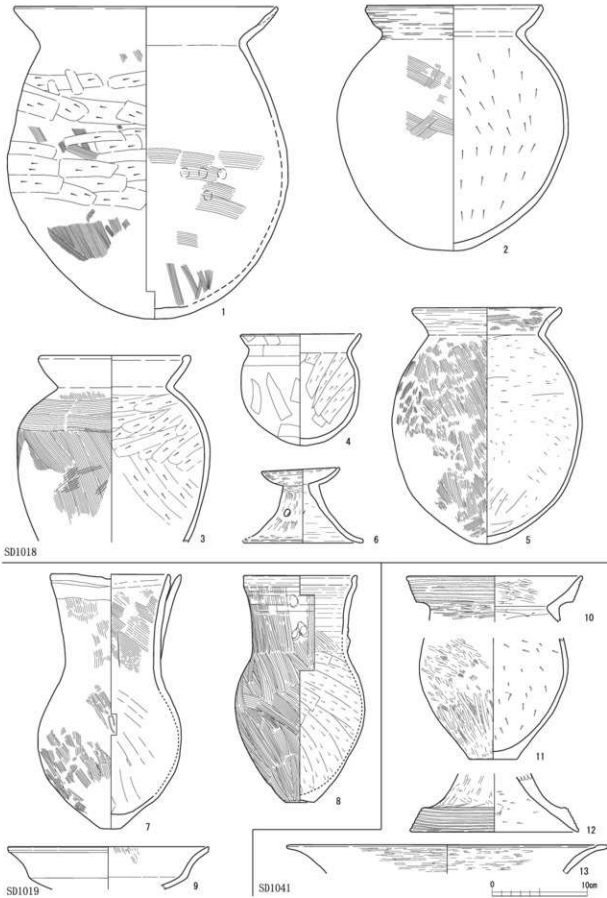

第171図 東地区溝出土土器実測図2 (縮尺1/4)

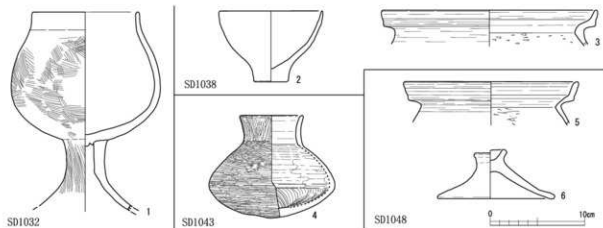

第172図 東地区溝出土土器実測図3 (縮尺1/4)

甕には大型となるH 1類(9)がある。肩部には波状文を有す。器台には受部底面が平坦となるG類(10)がある。SE101(第154図4)のものより全体に器壁は薄く、口縁の外反が強い。脚は「ハ」の字状に開き透孔を有す。鉢にはC 2類(11)、D 1類(13)がある。また、小型丸底を呈す壺R類(12)もある。これらの土器は古墳時代前期、古府クルビ式期に位置づけられる。

(6) ビット出土土器(第173図14~21)

ビットから出土した土器をまとめる。甕には口縁受口状のE 4類(14)、擬凹線を施す有段口縁C類(15)、「く」の字を呈すF 3類(16)がある。壺には「く」の字を呈すL 2類(17・19)、付加状となり無文のN 2類(18)がある。高坏には口縁が外反するB 5類(20)、坏部が有段鉢状となるA 4類(21)がある。

(7) 川1出土土器(第174図1~6)

甕には「く」の字を呈すF 1c類(1)、F 2c類(2)がある。壺にはL類に該当すると考えられるもの(4・5)がある。4は頸部に突帯を貼付け、竹管状刺突を2段に施す。3は第199図11と同様な器形になると考えられる。断面が方形の突帯を2条貼付ける。また櫛描き直線文、波状文を2段ずつ施す。高坏にはD 1類(6)がある。これらの土器は古墳時代初頭に位置づけられよう。

(8) 土器集中区出土土器

A 3区集中区出土土器(第175図11~17)


甕には有段口縁となるC 4類(12)、「く」の字となるF 2b類(11)がある。壺には有段口縁となるC 1b類(13)、長頸となるE 1類(14)がある。14には頸部に8本の縦線と1本の横線を組み合わせたヘラ描き文を有す。これらの土器は弥生時代後期後半、法仏Ⅱ式に位置付けられる。

A 3区墳礫周辺出土土器(第175図1~10)


甕にはC 3類(1・2)がある。口縁は直立し、1の端部は平坦面となる。壺には長頸となるE類(3・4)、短頸となるF類(5・7)がある。5は口縁下に粘土塊を貼り付ける。高坏にはA 3類(9)、器台にはA 2類(10)がある。鉢にはF 2類(8)があり、口縁端面は面取りされる。壺が多いのは遺構の性格であろうか。これらの土器は弥生時代後期後半、法仏Ⅱ式の古相に位置付けられる。

A 7区集中出土土器(第176図1~5)

甕は有段口縁のC類(1~5)である。1には外面にススが、内面底部にはコゲが確認できる。3の口縁下端はやや突出する。壺はE類(4・5)である。4は外面ナテ調整が施される。これらの土器は弥生時代後期後半、法仏Ⅱ式に位置付けられる。

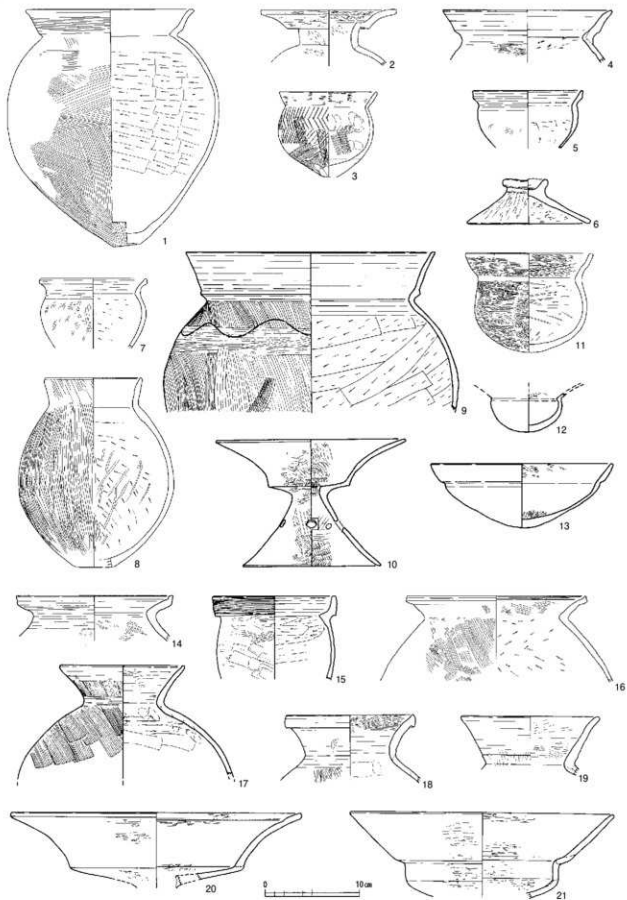

第173図 東地区不明遺構・ピット出土土器実測図（縮尺1/4）

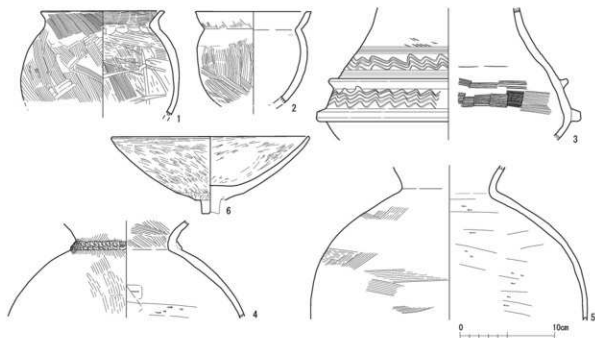

第174図 川1出土土器実測図(縮尺1/4)

A 8区集中区出土土器(第176図6~8)

甕にはC類(6・8)がある。ともに口縁端部がやや先細りとなる。鉢にはI1b類(8)がある。これらの土器は弥生時代後期後半から終末期、法弘式後半から月形式前半に位置付けられる。

D21区集中区出土土器(第176図9~11)

甕にはG2類(9・10)がある。9は頸部を厚く残す。10は薄くし、屈曲が強い。鉢にはI2a類(11)があり、成形が粗い印象を受ける。これらの土器は古墳時代前期前半に位置づけられる。

A33区集中区出土土器(第177図)

甕には口縁が「く」の字を呈するF3b類(1)、口縁端部が肥厚するG類(2~7)がある。総じて内面頸部屈曲部までケズリを施すものではなく、口縁から頸部下までナデ調整している。壺には口縁「く」の字を呈するL類(8~10)がある。11は有段口縁となる大型のものである。山陰地方の影響が考えられる。鉢にはD1類(12)がある。底部は焼成後穿孔される。器台には小型器台となるH類(14~17)がある。これらの土器は、古墳時代前期、古府クルビ式期に位置付けられる。18は弥生時代後期後半の器台の脚部である。

A34区集中区出土土器(第179図1~3)


甕は大型のH類(1)である。山陰系である。壺はK1類(2)である。高坏はD1類(3)である。これらの土器は古墳時代前期前半に位置付けられる。

A35区集中出土土器(第179図4~7)


甕には「く」の字を呈すF2c・F3a類(5・6)、有段口縁のC4類(7)がある。5は安定した平底を有す。鉢にはI2a類(4)がある。これらの土器は古墳時代初頭に位置付けられる。

A36区集中出土土器(第178図)

甕には有段口縁のC4・5類(1~5)が主体となり、「く」の字を呈するF2類(6)がともなう。C・F類ともに球形の胴部となり底部は小さい。壺はM類(8・9)Q類(7)がある。8の口縁は有段

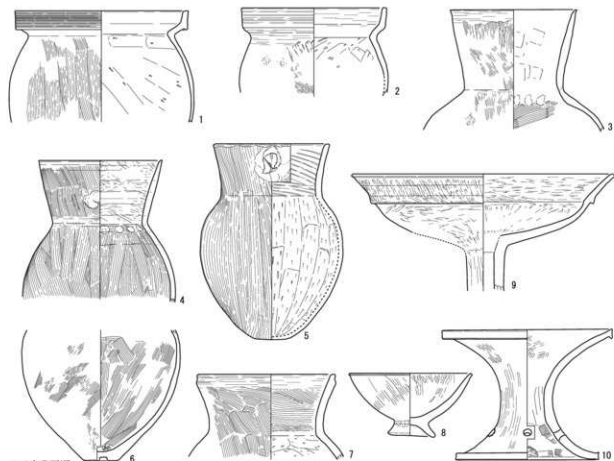


A3区噴機周辺

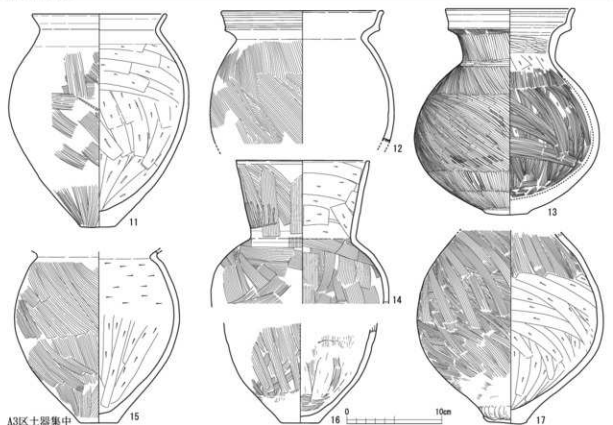


A3区土器集中


第175図 A3区土器集中区出土土器実測図（縮尺1/4）

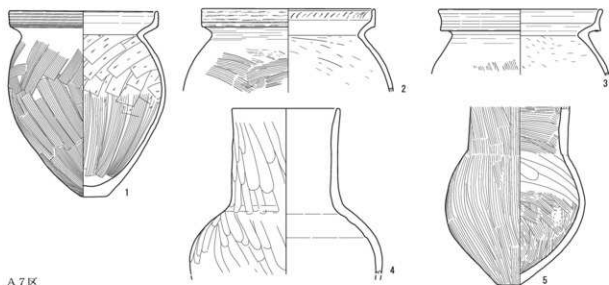

A7区

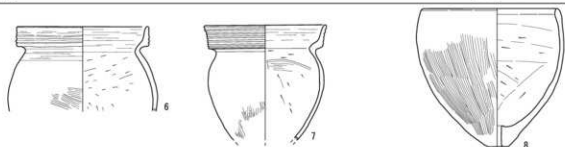

A8区

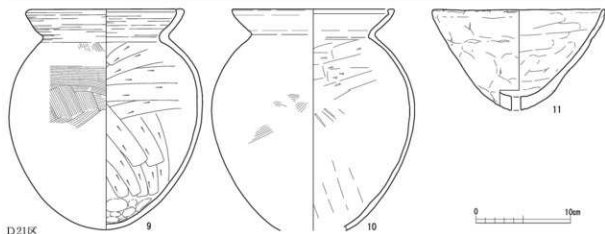

D21区

第176図 A7区・A8区・D21区土器集中区出土土器実測図(縮尺1/4)


を想起させるが、有段の体を成していない。甕と同様球形の胴部となるが、底部は安定した平底となる。

A B40区集中区土器(第179図8~15)


甕には有段口縁で擬凹線を施すC4類(8・11)と無文のD5類(10)、「く」の字を呈すF3類(12)がある。壺には二重口縁となるO類(9)がある。口縁下端には竹管上刺突を施した2個1組の円形浮文を5箇所に有す。鉢にはA3類(13)がある。器台には小型器台のH3類(15)がある。14は手握ね土器である。これらの土器は古墳時代初頭、白江式期に位置づけられる。

(9) 包含層出土土器


Ⅳ層出土土器(第180・181図)

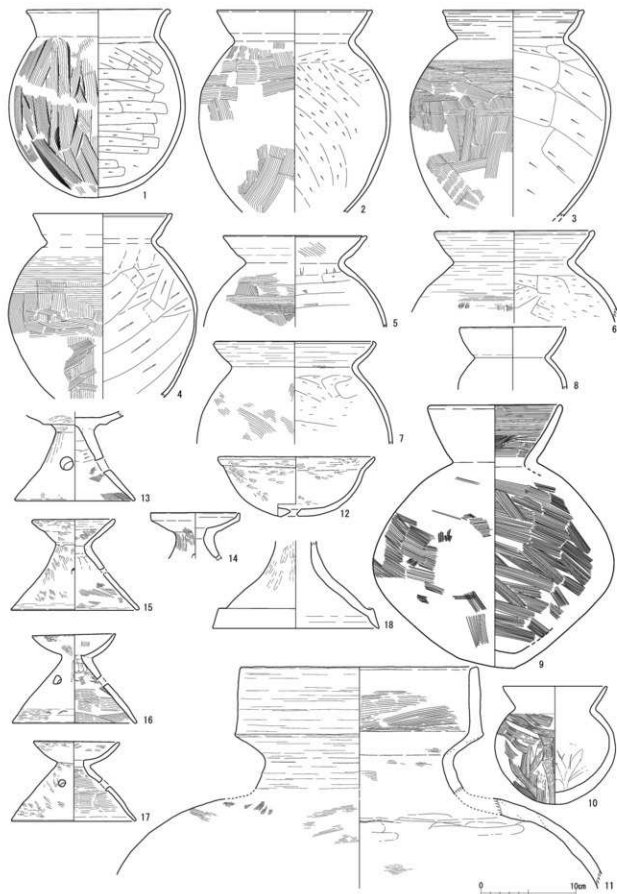


第177図 A33区集中区出土土器実測図（縮尺1/4）

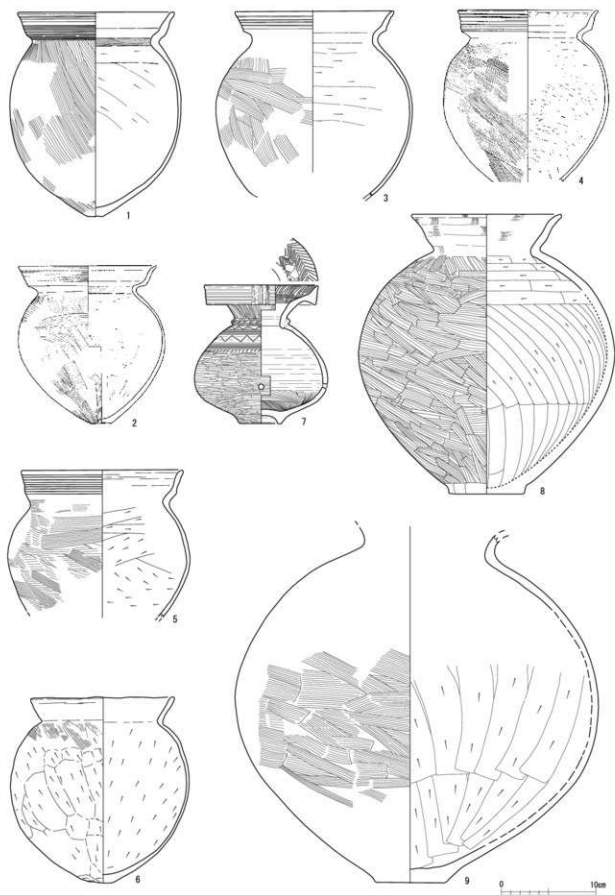


第178图 A36区土器集中区出土土器实测图(缩尺1/4)

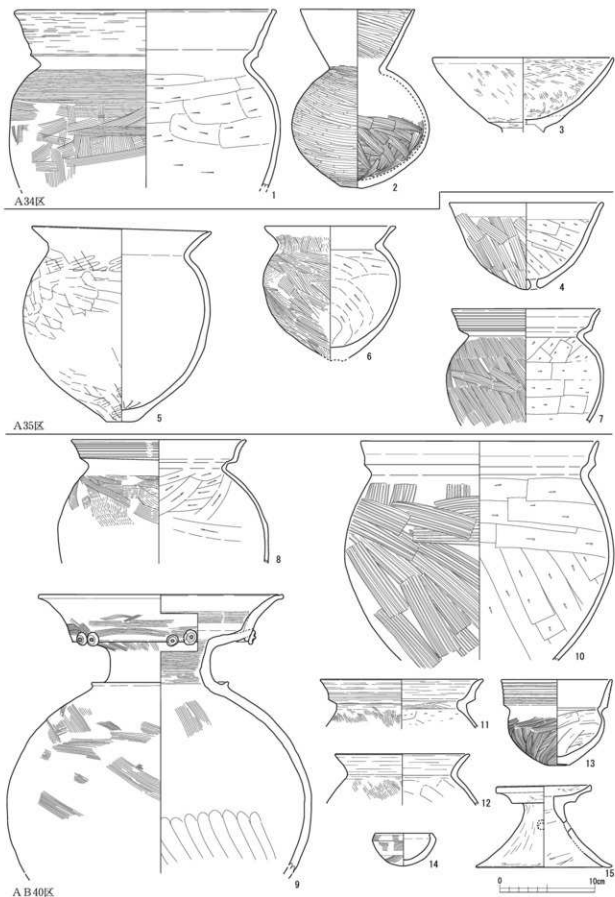

第179図 A34・A35・A B 40区出土土器実測図 (縮尺1/4)

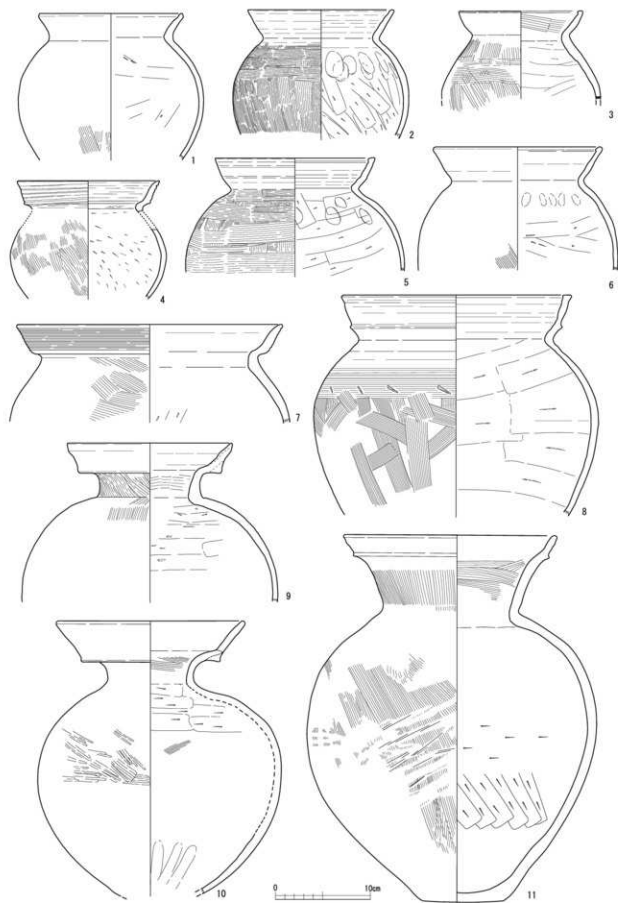

第180图 東地区Ⅶ層出土土器実測図1 (縮尺1/4)

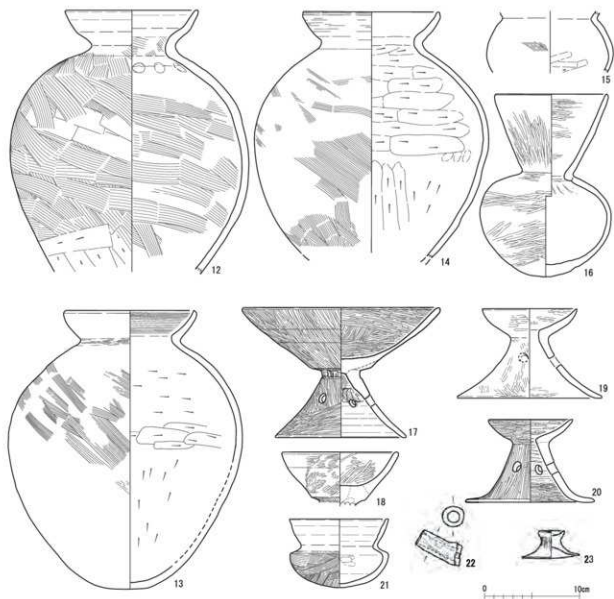


第181図 東地区Ⅶ層出土土器実測図2 (縮尺1/4)

Ⅶ層から出土した土器を取り上げる。Ⅶ層からは、古墳時代初頭から古墳時代前期前半の土器が出土している。遺構および土器集中区にも同時期のものがあることから、本来はⅦ層中に掘り込まれた遺構が存在していたはずだが、面的には確認できなかった。甕・壺・高環・器台・鉢・手捏ね土器が出土している。


甕にはC5類(4・7)、F3c類(1)、G類(2・3・5・6)、H類(8)がある。体部は球形を呈するものが多い中で、3はなで肩を呈する。8は胴部最大径のやや上に刺突を施す。壺にはK1類(16)、L1類(12~14)、O類(9・10)、P類(11)、R類(21)がある。12~14は共通した形態を呈すが、12の内面はハケ調整される。21は頸部の屈曲が強く口縁ヨコナデ、体部はハケ調整が施される。高環にはD1・D2類(17・18)が、器台はH1類(19・20)が確認できる。22は注口である。23は小型の蓋である。これらの土器はおおむね古墳時代初頭から古墳時代前期に位置付けられる。

Ⅶ層出土土器 (第182~186図)

前述したように上層遺構に伴う土器も含むが、出土状況からの判断は困難である。また少量だがⅧ層

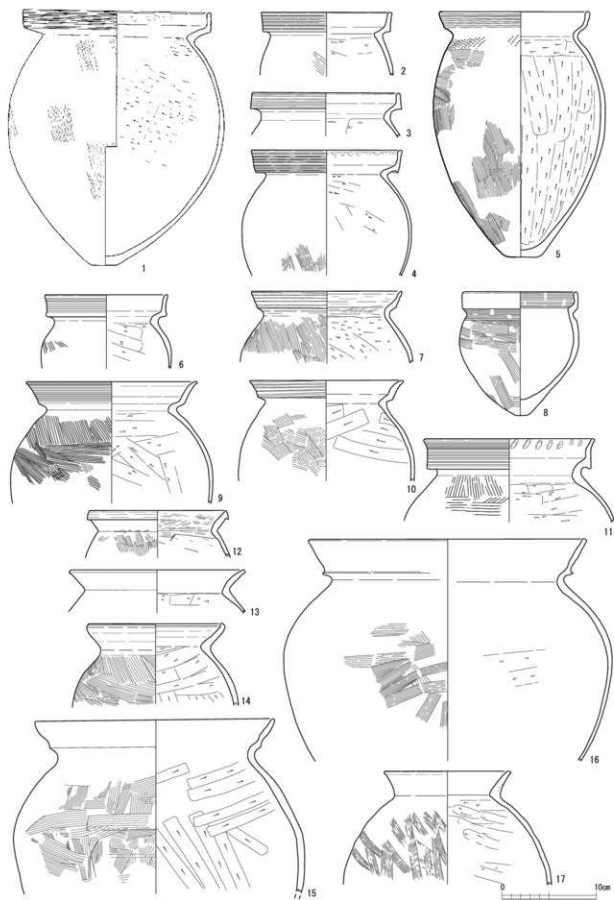

第182図 東地区Ⅱ層出土土器実測図1 (縮尺1/4)

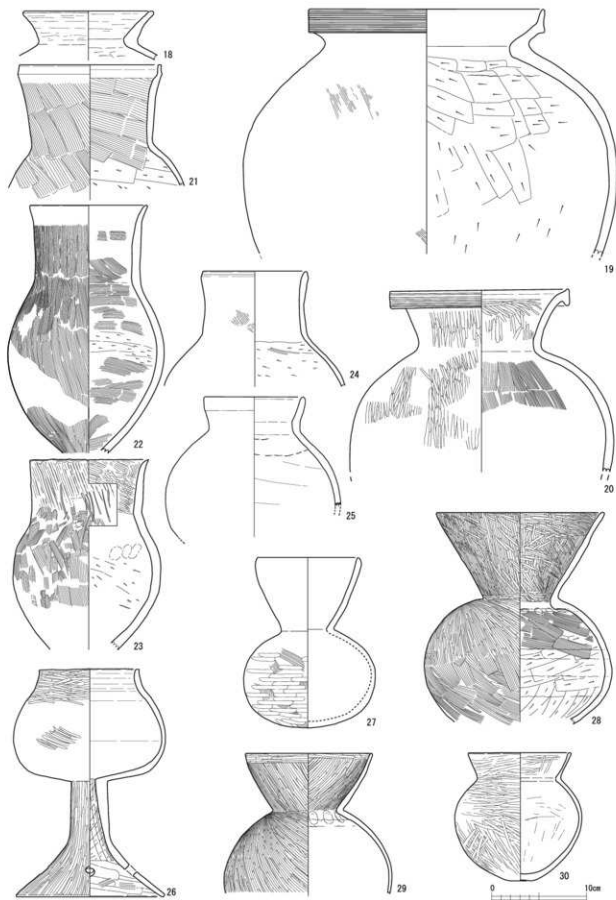

第183図 東地区Ⅶ層出土土器実測図2 (縮尺1/4)