

高崎市文化財調査報告書第236集

全徳森遺跡

－宅地造成に伴う埋蔵文化財発掘調査－

2009

高崎市教育委員会

全徳森遺跡

—宅地造成に伴う埋蔵文化財発掘調査—

2009

高崎市教育委員会

例　　言

1. 本書は、宅地造成に伴う全徳森遺跡の埋蔵文化財調査報告書である。
2. 本遺跡は、群馬県高崎市箕郷町445番地1に所在している。
3. 本調査及び整理作業は、高崎市教育委員会が委託契約を締結した有限会社毛野考古学研究所の協力を得て実施した。
4. 発掘調査の体制は、以下の通りである。

高崎市教育委員会	田口一郎、角田慎也
有限会社毛野考古学研究所	日沖剛史、高木義明
5. 発掘・整理作業は、平成20年4月23日～平成21年3月31日の期間で実施した。
6. 本遺跡は、高崎市教育委員会の遺跡番号で415である。
7. 本書の執筆については、Iを田口、それ以外を日沖が行った。
8. 石器の実測・観察は土井道昭（有限会社毛野考古学研究所）が行った。
9. 本書に関わる資料は、一括して高崎市教育委員会が保管している。
10. 発掘調査・整理作業に携わった方々は以下の通りである。

【発掘調査】

牛込典子　桑原　寛　高橋賢次　高橋新作　田村　瞬　永井述史　永井祐二　益子廣治　丸山博美
柳澤敏子　吉田サヨ子

【整理作業】

磯　洋子　神本沙織　久保田寿子　佐藤恵理　武士久美子　野口奈緒　半澤利江　深谷道子　真下弘美
山口昌子

11. 発掘調査の実施から報告書の刊行に至る過程で下記の機関・諸氏のご協力を賜った。記して感謝申し上げます。（敬称略）
大東建託株式会社　株式会社測研　有限会社前橋文化財研究所　カネコハウス有限会社
石井克己　伊藤明宏　折館伸二　坂口　一　早田　勉　高林真人　深澤敦仁　三浦京子　水谷貴之

凡　　例

1. 遺構図の縮尺は、平面図及び土層断面図を1/60縮尺、カマド等を1/30縮尺を基本として掲載し、掲図中にはスケールを付してある。また、図中の北方位は座標北であり、国家座標値（世界測地系）は遺跡全体図中（第6・7図）に示してある。
2. 遺物実測図の縮尺は、1/1～1/3縮尺の範囲で掲載し、図中にスケールを付してある。遺物写真は遺物実測図とほぼ同縮尺である。
3. 遺構及び土器の色調観察は『新版 標準上色帖』（農林水産技術会議事務局 財團法人日本色彩研究所監修 2006）に従っている。
4. 遺物実測図のトーンは次の意味を示す。

灰軸

黒色処理

目 次

例言・凡例

目次・挿図目次・表目次・写真図版目次

I 調査に至る経緯	1	2. 積穴住居跡	8
II 地理的・歴史的環境	2	3. 配石墓	11
1. 地理的環境	2	4. 清	11
2. 歴史的環境	2	5. 土坑群	11
III 調査の方法と経過	4	6. 上坑	12
1. 調査の方法	4	7. ピット	13
2. 調査の経過	4	8. 遺構外出土遺物	13
IV 標準堆積土層	5	VIまとめ	33
V 検出された遺構・遺物	5	写真図版	
1. 遺跡の概要	5	抄録・奥付	

図版目次

第1図 調査区被図	1	第12図 3号住居跡②	17	第23図 1号配石墓①	22
第2図 遺構の位置	2	第13図 4号住居跡①	17	第24図 1号配石墓②	23
第3図 遺構の位置と周辺の遺構	3	第14図 4号住居跡②	18	第25図 1号横	23
第4図 標準堆積土層	5	第15図 5号住居跡③	18	第26図 出土遺物実測図①	23
第5図 調査区位被図	5	第16図 5号住居跡②	19	第27図 出土遺物実測図②	24
第6図 1区全体図	6	第17図 6号住居跡①	19	第28図 出土遺物実測図③	25
第7図 2区全体図	7	第18図 6号住居跡②	20	第29図 出土遺物実測図④	26
第8図 1号住居跡	14	第19図 7号住居跡①	20	第30図 山上遺物実測図⑤	27
第9図 2号住居跡①	15	第20図 7号住居跡②	21	第31図 出土遺物実測図⑥	28
第10図 2号住居跡②	16	第21図 8号住居跡	21	第32図 焼土化した土器屋根の分布状況	33
第11図 3号住居跡①	16	第22図 1号上坑群	21	第33図 1号配石墓の崩壊過程図	34

表 目 次

第1表 周辺遺構一覧表	3	第4表 出土遺物観察表①	28	第7表 出土遺物観察表④	31
第2表 I坑一覧表	12	第5表 出土遺物観察表②	29	第8表 出土遺物観察表⑤	32
第3表 ピット一覧表	13	第6表 出土遺物観察表③	30		

写真図版目次


P.L. 1 蔵跡遺景	4号住居跡全景	P.L. 5 1号住居跡出土遺物
1区全景	5号住居跡全景	2号住居跡出土遺物
P.L. 2 2区全景	7号住居跡全景	3号住居跡出土遺物
1号住居跡全景	7号住居跡遺物出土状況	P.L. 6 4号住居跡出土遺物
2号住居跡土器屋根焼山状況	P.L. 4 8号住居跡全景	5号住居跡出土遺物
2号住居跡土器屋根	1号配石墓全景	6号住居跡出土遺物
断ら割り断面	1号配石墓縫り力	P.L. 7 7号住居跡出土遺物
2号住居跡茅状炭化物出土状況	遺物出土状況	1号配石墓山上遺物
P.L. 3 2号住居跡全景	1号配石墓縫り力全景	1号房出土遺物
2号住居跡カマド全景	1号溝全景	1号土坑群山上遺物
3号住居跡全景	1号土坑群全景	P.L. 8 17号土坑出土遺物
3号住居跡縫り力縫り込み痕	標準堆積土層	20号土坑山上遺物
検山状況	断面風景	遺構外出土遺物

I 調査に至る経緯

平成 20 年 2 月、田中 登氏（以下事業者）より高崎市教育委員会（以下市教委）に集合住宅建設予定地の埋蔵文化財の状況について照会があった。市教委は、該当地が平安時代を中心とする散布地として遺跡台帳・地図に登録された埋蔵文化財伝承地であるため、工事と埋蔵文化財保護との調整が必要な行を回答した。事業者より試掘調査申込書が提出されたのを受けて、市教委は同年 3 月 14 日に工事予定地の試掘調査を実施し、平安時代の遺構を確認した。

試掘結果を受けて、埋蔵文化財保護について事業者と協議を行ったが、建設計画の変更は不可能ということなので、文化財保護法第 93 条第 1 項の規定による届出に対する回答で、記録保存の発掘調査が必要であると指示を出した。

発掘調査は、市教委の作成する調査仕様書に基づく指導・監理の下、有限会社毛野考古学研究所に委託して実施することとなり、平成 20 年 4 月 16 日付けで高崎市長・事業者・毛野考古学研究所の三者協定を締結し、さらに協定に基づき平成 20 年 4 月 16 日付けで事業者と毛野考古学研究所の二者で発掘調査委託契約が締結された。

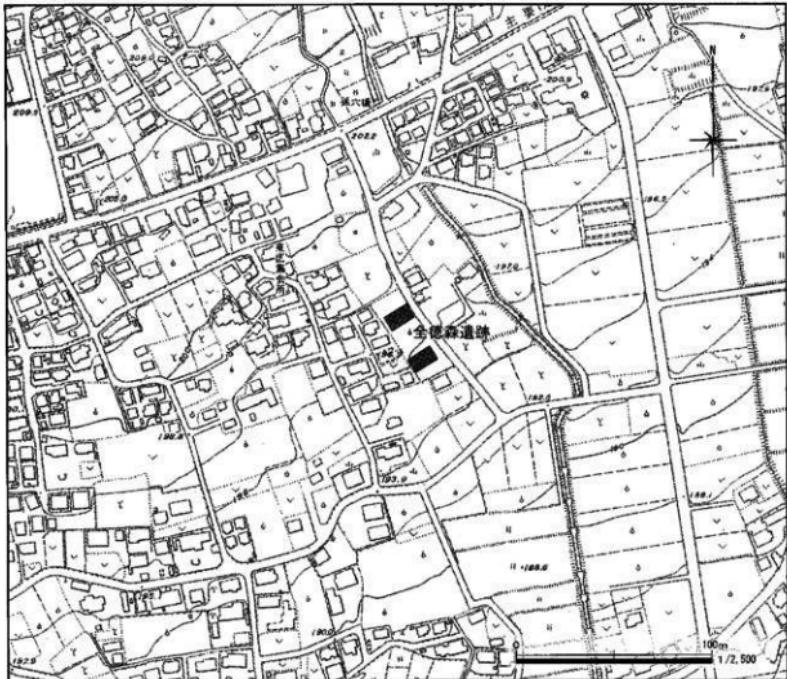


第 1 図 調査区域図

II 地理的・歴史的環境

1. 地理的環境 (第2・3図)

全跡が所在する高崎市箕郷町は群馬県のほぼ中央に位置し、北西に榛名山、北に子持山・小野子山、北東に赤城山を望むことができる。

箕郷町の地形は、その大半が扇状地地形に属しており、大きく「十文字面」・「白川扇状地」・「相馬ヶ原扇状地」に分類することができる。これらの地形は箕郷町を南流する榛名白川・井野川により概ね区分することができ、榛名白川右岸に見られる開拓谷が「十文字面」、井野川左岸に広がる扇状地が「相馬ヶ原扇状地」、「相馬ヶ原扇状地」と「十文字面」に挟まれた幅狭な扇状地形が「白川扇状地」とされている。扇状地の形成過程を見ると、古期の扇状地とされる「十文字面」が形成された後、榛名山の陣場岩屑なだれにより「相馬ヶ原扇状地」が開け、さらに古墳時代後期に起きた榛名山の2度にわたる火山爆発 (II r - F A + II r - F P) によって引き起こされた泥流により「白川扇状地」が最終的に形成されたようである。なお、本遺跡はこれら扇状地形のうち「相馬ヶ原扇状地」の西端に位置している。

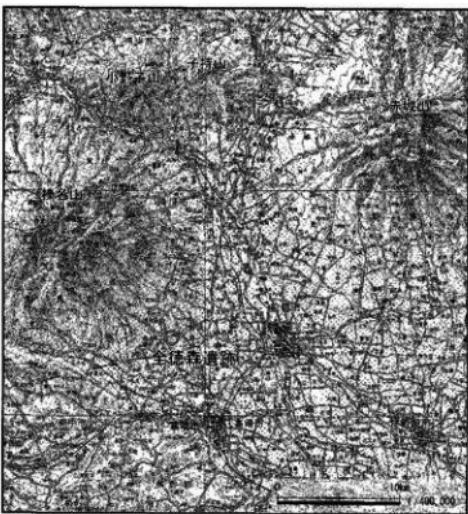

第2図 遺跡の位置

(国土地理院発行『宇都宮・長野』1/200,000を50%縮小)

2. 歴史的環境 (第3図、第1表)

「相馬ヶ原扇状地」の西端に立地する本遺跡の周辺には、縄文時代中期及び奈良・平安時代を中心とした遺跡が数多く確認されており、「生原遺跡群」と呼称されている。「生原遺跡群」は、田島遺跡・大清水遺跡・海行A・B遺跡(11・13)・善龍寺前遺跡(5)・中新田遺跡(4)・八反畠遺跡(2)・諫訪遺跡(3)・飯盛遺跡(6)・佐藤遺跡(7)・堀ノ内遺跡(8)・薬師遺跡(9)で構成されている。「生原遺跡群」の南を望むと保坂川遺跡(27)・保渡田八幡塚古墳(25)を始めとした古墳時代後期の集落及び古墳群の存在が目立つ。なお、古墳時代後期の集落は、奈良時代を経て平安時代まで継続して営まれる様相が見て取れる。「生原遺跡群」とその眼下に広がる遺跡群を比較すると、「生原遺跡群」は奈良・平安時代を中心とする遺跡群であるのに対し、眼下に広がる遺跡は古墳時代～平安時代までを主体とするものである。このような状況は、古墳時代における開発範囲を捉える上で興味深いものと言えよう。なお、「白川扇状地」上における遺跡数は現時点において多くはないものの、下芝五反田遺跡(35)の事例を見ると、保渡田周辺に広がるような遺跡群が、厚く堆積したHr - FA + Hr - FP泥流層の下に存在するものと考えられよう。



第3図 遺跡の位置と周辺の遺跡（国土地理院発行『下田室』1/25,000）

1 会津森遺跡	平塚集落、塩	本郷町	20 渡邑ヶ原遺跡	占領遺跡合體	「新潟町の遺跡」1986 紋別町
2 八坂山遺跡	鏡ヶ上所佐田、 奈良～平安集落	「奈良八坂山遺跡」2007 高岡市 奈良～平安集落	21 保渡田Ⅳ遺跡	奈良～平安集落	「保渡田Ⅳ遺跡」1986 舟形町
3 滝野遺跡	宇佐作岡	「南行A・B遺跡」1988 及郷町	22 保渡田Ⅴ遺跡	占領水田、平安水田	「保渡田Ⅴ遺跡」1983 舟形町
4 中折川遺跡	奈良～平安集落	「南行A・B遺跡」1988 及郷町	23 保渡田Ⅵ遺跡	調査前現土坑、 古墳的陪葬墓、 古墳的陪葬墓、 保渡田Ⅵ古墳群第10次（1）」	「保渡田Ⅵ遺跡群第10次（1）」 1989 紋別町、「保渡田Ⅵ遺跡」 1990 紋別町
5 富能千留遺跡	富能千留、占領	「生原、面賀向山遺跡」1986 宮 古後那志高尾、占領	24 保渡田山遺跡	5 c メートル後円墳	「保渡田山遺跡」1990 紋別町
6 鶴盛遺跡	占領～平安集落、 穂波御前館	「南行A・B遺跡」1988 及郷町	25 保渡田八幡宿占領	5 c 本末後円墳	「保渡田八幡宿占領」2000 紋別 町
7 佐藤遺跡	山呂敷	「南行A・B遺跡」1988 及郷町	26 片川二子山古墳	5 c 後方斜方後円墳	「三ツ寺山遺跡」1988 舟形町
8 岩ノ内遺跡	奈良～平安集落	「南行A・B遺跡」1988 及郷町	27 保渡田遺跡	占領後窓～平安集落	「三ツ寺山遺跡」保渡田遺跡、 「中風天神古墳」1985(財)舟 形町文
9 鶴原遺跡	奈良～平安集落	「南行A・B遺跡」1988 及郷町	28 三ツ寺遺跡	占領後窓～平安集落	「三ツ寺山遺跡」、「保渡田遺跡、 中風天神古墳」1985(財)舟 形町文
10 西芝遺跡	古墳、平安住居	「中風遺跡群西芝、中道、押出、 裏助遺跡、地妙門遺跡（1）」 1991 紋別町	29 井出池遺跡群	遺構未検出	「井出池（くみのいけ）遺跡群」1992 紋別町 (北)
11 佐行A遺跡	古墳	「南行A・B遺跡」1988 及郷町	30 上井遺跡	古墳中～後期の祭把遺構	「新潟考古学字典 Vol. 3」 1995
12 保渡田北佐行遺跡	佐行長期～中風初期前後、 後期古墳、奈良、平安住居、 中道住居	「佐行A・B遺跡」1988 及郷町	31 二ツ寺II遺跡	裏助前閉住居、野生後窓～ 古墳集落	「二ツ寺II遺跡」1991(財)舟 形町文
13 佐行B遺跡	古墳、六嶺後窓、平安集落	「中風遺跡群西芝、中道、押出、 裏助遺跡、地妙門遺跡（1）」 1991 紋別町	32 吉野城跡	裏助附城跡	「吉野城跡」2000 紋別市
14 紅葉古墳群	門納野	「吉野町の遺跡」1986 吉野町	33 上三之石塚	6 c 中風立武式古墳	「吉野町山」1973 吉野町
15 中道遺跡	中風遺跡群東端ホーリング 興戸	「中風遺跡群西芝、中道、押出、 裏助遺跡、地妙門遺跡（1）」 1991 紋別町	34 下芝・谷之池跡	F A北側先古墳	「門内考古学年報 39」1988
16 押出遺跡	テフラ堆積層確認	「中風遺跡群西芝、中道、押出、 裏助遺跡、地妙門遺跡（1）」 1991 紋別町	35 下芝・反田遺跡	F A下、鹿鹿上集落	「下芝・反田遺跡」1998(財) 舟形町文
17 中風天神古墳	後蔚古墳	「二ツ寺山遺跡、保渡田遺跡、中 風天神古墳」1986(財)舟形町文	36 下芝・吉野城跡	古墳中期作業、熱地、古墳 前～後期前遺構	「二ツ寺山遺跡、下芝・吉野城 跡」1991(財)舟形町文
18 沙妙門遺跡	輪文部類包含層、中世病	「中風遺跡群西芝、中道、押出、 裏助遺跡、地妙門遺跡（1）」 1991 紋別町	37 保渡田群遺跡	F A後段古墳	「保渡田遺跡」1986 紋別市
19 別須遺跡	許界上集落	「中風遺跡群西芝、中道、押出、 裏助遺跡、地妙門遺跡（1）」 1991 紋別町	38 和田山寺遺跡	古墳後段集落、群集場	「和田山寺遺跡」1999(財) 舟形町文

第1表 周辺遺跡一覧表

III 調査の方法と経過

1. 調査の方法

表土除去は、0.45 パックホーで遺構確認面である A s - C 墓土層（III・IV 層）ないしローム漸移層（V 層）上面まで掘り下すこととした。

確認された遺構は、移植ゴテを使用して掘り下すこととした。堅穴住居跡の検出は、土層観察用のベルトを十字に残して掘り下げ、出土した遺物は可能な限り写真及び図面に記録した。また、堅穴住居跡の床面検出後は掘り方の調査を行い、床下土坑やその他の付随施設等の確認を行っている。土坑等の遺構に関しては、遺構の形状に合わせて半裁等により埋設状態を記録している。標準堆積土層の確認は A s - Y P (X 層) 下の陣場岩屑などれ層まで掘り下げ、テフラの堆積及び地形の形成過程を捉えることに努めた。

検出された遺構の記録保存は平面・断面測量及び写真で対応している。測量は世界測地系基づいた基準点・水準点を設置し、これをもとにトータルステーションを用いて行った。遺構図面の縮尺は、平面・断面図とも 1/20 縮尺を基本としている。遺構写真は調査の進捗に合わせて隨時撮影し、35mm 白黒・35mm カラーリバーサルフィルム・500 万画素相当のデジタルカメラで対応した。

2. 調査の経過

現地での発掘調査は平成 20 年 4 月 23 日～同年 5 月 23 日の間で実施した。

4 月 23 日：プレハブ・発掘器材の搬入、重機による表土除去を行い、同日中に終了する。

5 月 1 日：発掘助員勤員。遺構確認作業を行い、堅穴住居跡・土坑・溝のプランを確認する。

5 月 2 日：2 区より遺構検出作業に取りかかる。

5 月 7 日：1 区の遺構検出作業を 2 区と併行して行う。1 区北西端で配石墓を確認する。2 号住居跡を焼失住居と判断する。基準点の設置を行う。

5 月 8 日：2 号住居跡の埋め土中で落盤した土葺屋根を確認する。

5 月 12 日：3 号住居跡の掘り方を調査したところ、掘り方底面に幅 10 cm 程の鋸き込み痕を確認する。

5 月 15 日：1・2 区で標準堆積土層を観察するためのテストピットを設け、掘り下げを行う。A s - Y P の一次堆積層まで掘り下げる。

5 月 16 日：1 号配石墓の拡張調査を行う。2 区中央に南北方向に走行する土坑群を確認する。2 号住居跡の土葺屋根直下で茅状の炭化物を確認する。

5 月 17 日：8 号住居跡のほとんどは調査区外に位置し、調査区内にかかるのは僅か一部であったため、トレーナーによる断ち割り調査で対応することとする。

5 月 19 日：1 号配石墓の床面付近より骨片が出土する。確認当初、平安時代の配石遺構と判断していたが、該期の配石墓として認識を改める。

5 月 21 日：1 号配石墓の掘り方から、据えられた状態の灰釉陶器碗・皿が出土する。

5 月 22 日：全ての遺構検出を終了する。


5 月 23 日：調査区内的清掃後、ラジコンヘリコプターによる空撮を行う。空撮の終了を受け、重機による調査区内の埋め戻しを行う。重機による埋め戻しと併行して 1 号配石墓をさらに拡張し、同遺構の規模を捉える。発掘器材・プレハブの撤収、1 号配石墓の拡張部分を埋め戻し、現地での調査を終了する。

IV 標準堆積土層 (第4図、P.L. 4)

2区の北西端にテストピットを設け、標準堆積上層を確認した。層序については以下のとおりである。

- I. 黒褐色土 : 土壌層。A s-B (淡間B軽石: 1108年降下) $\phi 0.2 \sim 0.4$ cm
多量含む。しまり弱。粘性弱。
- II. 黄褐色土 : A s-C (淡間C軽石: 3世紀後半降下F) 一次堆積層
($\phi 0.2 \sim 1.0$ cm)。しまり弱。粘性なし。
- III. 黑色土 : A s-C $\phi 0.2 \sim 1.0$ cmに量含む。しまりあり。粘性ややあり。
- IV. 黑褐色土 : 淡色軽石 $\phi 0.2$ cm少量、A s-C $\phi 0.2 \sim 0.5$ cm・炭化穀粒含む。しまりあり。粘性ややあり。
- V. 黑褐色土 : 淡色軽石 $\phi 0.2$ cm少量、白色軽石 $\phi 0.2$ cm微量含む。
しまりあり。粘性ややあり。
- VI. 黑褐色土 : 淡色軽石 $\phi 0.2$ cm少量、白色軽石 $\phi 0.2$ cm微量含む。
しまりあり。粘性ややあり。
- VII. 黑褐色土 : ロームブロック $\phi 0.5 \sim 2.0$ cm・A s-S j (淡間-
桃社軽石: 11,000年前降下) $\phi 0.2$ cm・褐色軽石
 $\phi 0.2$ cm少量含む。しまり強。粘性ややあり。
- VIII. 黑褐色土 : A s-Y P (淡間-板井黄色軽石: 12,000~14,000
年前降下) $\phi 0.2 \sim 0.5$ cm少量含む。しまり強。粘性ややあり。
- IX. 黄褐色土 : A s-Y P $\phi 0.2 \sim 1.0$ cm中量、A s-Y Pの火山灰
少量含む。しまり強。粘性あり。
- X. 黄褐色土 : A s-Y P (次堆積層 ($\phi 0.2 \sim 2.0$ cm))。しまりあり,
粘性なし。
- XI. 黑褐色土 : 繊 $\phi 0.5 \sim 2.0$ cm少量含む。しまりあり。粘性強。跡
跡岩屑なたれを起因とする層。
- XII. にぶい黄褐色土 : 繊 $\phi 0.2 \sim 2.0$ cm中量含む。しまりあり。粘性強。
跡場岩屑なたれを起因とする層。

※y, B, P

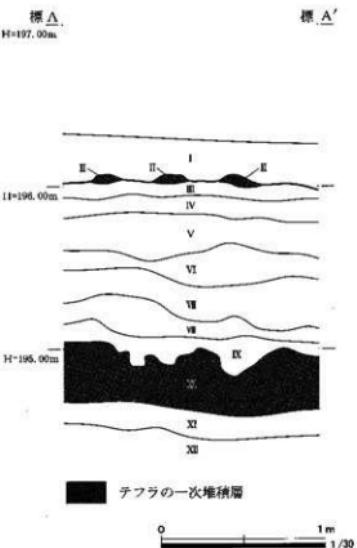


第4図 標準堆積土層

V 検出された遺構と遺物


1. 遺跡の概要 (第5・6・7図、P.L. 1・2)

今回の調査では、平安時代の堅穴住居跡8軒・配石墓1基・溝1条・土坑群1群・土坑22基、平安時代以降の土坑5基、時期不明のピット16基が確認されている。


確認された堅穴住居跡は5号住居跡を除き、10世紀代に帰属するものと想定される。なお、5号住居跡は9世紀代の帰属と考えられる。2・7号住居跡は焼失住居で、2号住居跡からは、出火により落盤したものと推測される建物の上層が確認されている。このほか、注視される遺構として1号配石墓が検出されており、平安時代の集落における墓域のあり方を捉えていく上で、重要な遺構と言えよう。

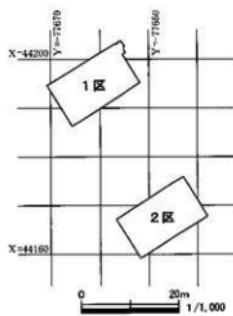

第5図 調査区位置図

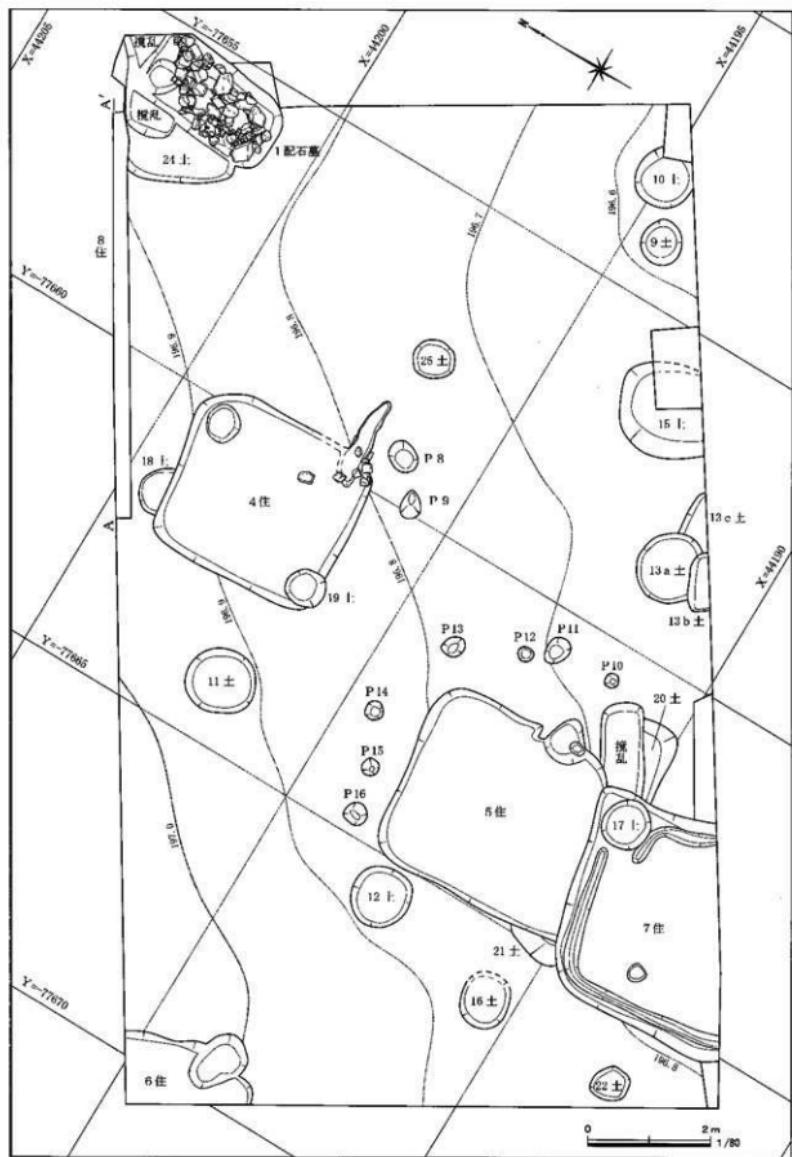

第6図 1区全体図

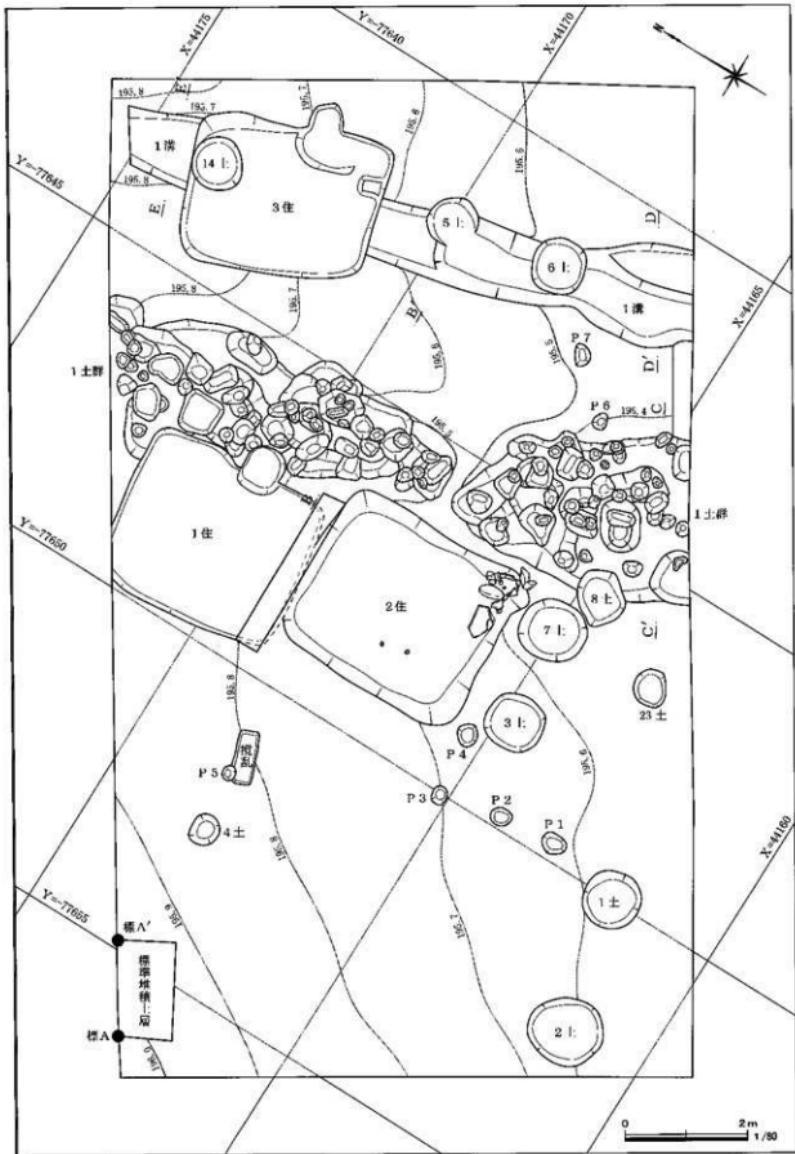

第7図 2区全体図

2. 壁穴住居跡

1号住居跡（遺構：第8図、P.L. 2／遺物：第26・27図、第4表、P.L. 5）

位置： $X = 44170 \cdot 44175$ 、 $Y = -77650$ グリッド。平面形態：長方形状を呈する。北西のコーナー付近は調査区外へ延びる。重複：2号住居跡と1号土坑群と重複する。埋没上と出土遺物の親密から、1号土坑群は本住居跡より古く、2号住居跡は本住居跡より新しいものと想定される。規模：(3.20) m × 2.82 m。残存深度：0.15 m。主軸方位：N -84° - E。柱穴：確認されなかった。壁周溝：確認されなかった。床面の状態：多少の凸凹は見られるが、比較的平坦である。カマド：住居跡東壁の中央付近に付設され、焚き口から煙道までは0.79 mを測る。燃焼部と想定される部分は、火床面こそ確認されていないもののやや座んでおり、煙道は緩やかに立ち上がる。遺構埋没状態： $A_s - C$ を含む黒褐色を主体とした土による自然埋没と想定される。掘り方： $A_s - C$ とローム粒を含む黒褐色ないし暗褐色の土により埋められている。掘り方の底面は比較的平坦である。遺物出土状態：カマド内及び住居跡中央から西側に偏る傾向にある。時期：平安時代（10世紀代）と想定される。遺物：羽釜・須恵器杯・瓶・不明鉄製品の出土が見られる。

2号住居跡（遺構：第9・10図、P.L. 2・3／遺物：第27図、第5表、P.L. 5）

位置： $X = 44170$ 、 $Y = -77650$ グリッド。平面形態：長方形状を呈する。重複：1号住居跡と重複する。出土遺物の親密から、1号住居跡は本住居跡より古いものと想定される。規模：3.38 m × 2.87 m。残存深度：0.70 m。主軸方位：N -89° - E。柱穴：主柱穴は確認されなかったものの西壁からやや中央寄りで直径4 cm程の小ビットが2基確認されている。深さはいずれの小ビットとも5 cmで、炭化物を多量に含む黑色土で埋没している。断ち割り調査を行ったところ、柱を掘えた状況や杭を打ち込んだ状況は確認できず、重みにより沈み込んでいるような状態にあった。壁周溝：確認されなかった。床面の状態：南側がやや座む状態にあり、北側との高低差は約7 cmを測る。カマド付近と住居跡北側に炭化物の分布が見られる。カマド：住居跡東南コーナーに石組みカマドが付設され、焚き口から煙道までは0.63 mを測る。燃焼部と想定される部分は、火床面こそ確認されていないもののやや座んでおり、煙道は鋭角に立ち上がる。燃焼部・煙道部の両側には、芯材となる繩が据えられており、燃焼部中央にはカマドの焚き口に架けられていたものと推測される長さ42 cmの繩が崩落した状態で出土している。なお、カマドの西脇には大きさ58 cm × 30 cm、厚さ12 cmの平坦な繩が置かれている。遺構埋没状態：埋没土の下位では、カマドを破壊した後に火災によって落盤した土葺屋根が捉えられている。土葺屋根には施土化している部分と焼けていない部分が見られ、住居跡北東側での焼上化が非常に激しい。土葺屋根の下からは順番に茅状の材、垂木状の木材が炭化した状態で出土している。また、垂木状の木材の下には焼土化していない人為的に混ぜられた土が部分的に堆積しており、これは住居焼失時に屋根が破れた部分から土葺屋根の一部が流れ込んだものと想定される。なお、住居跡の壁面は茅状でも垂木状でもない薄い炭化材により覆われており、網代等の存在が推測される。土葺屋根の上位は自然埋没と想定され、 $A_s - C$ を含む黒褐色を主体とした土により埋没している。掘り方：ロームプロックを含む黒褐色の土により埋められている。掘り方の底面は凸凹である。遺物出土状態：住居跡の壁面付近に偏る傾向にある。また、北側の焼土化した土葺屋根の下位からは骨片が出土している。時期：平安時代（10世紀代）と想定される。遺物：羽釜・須恵器杯・瓶・灰陶陶器碗・鉄製刀子の出土が見られる。

3号住居跡（遺構：第11・12図、P.L. 3／遺物：第27図、第5表、P.L. 5）

位置： $X = 44175$ 、 $Y = -77645$ グリッド。平面形態：長方形状を呈する。重複：1号溝・14号土坑と重複す

る。埋没土と出土遺物の観察から、1号溝は本住居跡より古く、14号土坑は本住居跡より新しいものと想定される。規模： $3.15\text{ m} \times 2.53\text{ m}$ 。残存深度：0.33 m。主軸方位：N-67°-E。柱穴：確認されなかった。壁周溝：確認されなかった。床面の状態：多少の凸凹は見られるが、比較的平坦である。南壁のやや東寄りにはローム層を掘り抜した長さ0.46 m、幅0.34 m、高さ0.21 mの小テラスが見られる。テラスの上面において硬化した状態は確認されていない。カマド：住居跡東壁の中央付近に付設され、焚き口から煙道までは1.11 mを測る。燃焼部と想定される部分は、火床面こそ確認されていないもののやや窪んでおり、煙道は鈍角に立ち上がる。遺構埋没状態：A s-Cを含む黒褐色を主体とした土による自然埋没と想定される。掘り方：A s-Cとローム粒を含む黒褐色を主体とした土により埋められている。掘り方の底面では幅10 cm～15 cm程の鋤き込み痕、0.50 m×0.44 m、深さ0.16 mのピット、ピットより派生する幅0.30 m、深さ0.12 mの溝が確認されている。遺物出土状態：出土遺物は少なく、カマド内に集中する傾向にある。住居跡床面には散在するように分布する。時期：平安時代（10世紀代）と想定される。遺物：羽釜・須恵器坏・不明鉄製品（鎌か？）の出上が見られる。

4号住居跡（遺構：第13・14図、P.L. 3／遺物：第28図、第5・6表、P.L. 6）

位置：X=44200、Y=-77660・-77665グリッド。平面形態：長方形形状を呈する。重複：18・19号土坑と重複するが、新旧関係は不明。規模： $3.14\text{ m} \times 2.84\text{ m}$ 。残存深度：0.25 m。主軸方位：N-85°-E。柱穴：確認されなかった。壁周溝：確認されなかった。床面の状態：多少の凸凹は見られるが、比較的平坦である。北東コーナーに0.64 m×0.55 m、深さ0.33 mのピット（P 1）が見られる。カマド：住居跡東壁の南端に石組みカマドが付設されるものの、北側の袖は擾乱により破壊されている。焚き口から煙道までは1.56 mを測る。燃焼部と想定される部分は、火床面こそ確認されていないもののやや窪んでおり、煙道は鋭角に立ち上がる。煙道部の両側には、芯材となる礫が据えられているものの、そのほとんどは原位置を保っていない状態にある。堀り方には多量の灰が入れ込まれており、灰床として機能していたものと想定される。遺構埋没状態：A s-Cを含む黒褐色を主体とした土による自然埋没と想定される。掘り方：A s-Cとローム粒を含む黒褐色を主体とした土により埋められている。掘り方の底面は比較的平坦である。遺物出土状態：出土遺物は少なく、住居跡内に散在する状態で出土している。時期：平安時代（10世紀代）と想定される。遺物：土師器台付堀・須恵器碗・須恵器坏・不明鉄製品・鉄滓の出土が見られる。

5号住居跡（遺構：第15・16図、P.L. 3／遺物：第28図、第6表、P.L. 6）

位置：X=44195、Y=-77665グリッド。平面形態：長方形形状を呈するものと推測される。重複：7号住居跡・21号土坑と重複する。埋没土層の観察から7号住居跡は本住居跡よりも新しい。21号土坑との新旧関係は不明である。規模： $3.33\text{ m} \times 3.13\text{ m}$ 。残存深度：0.29 m。主軸方位：N-82°-E。柱穴：確認されなかった。壁周溝：確認されなかった。床面の状態：多少の凸凹は見られるが、比較的平坦である。カマド：住居跡東壁の南寄りに付設されている。焚き口から煙道までは0.74 mを測る。燃焼部と想定される部分は、火床面こそ確認されていないもののやや窪んでおり、煙道は緩やかに立ち上がる。カマド内には0.26 m×0.19 m、深さ0.08 mの小ピットが見られるが、これはカマドの芯材となる袖石を抜き取った痕跡と考えられる。遺構埋没状態：A s-Cを含む黒褐色を主体とした土による自然埋没と想定される。なお、部分的に炭化物の混入が見られることから、焼失住居と考えられる。掘り方：A s-Cとローム粒を含む黒褐色を主体とした土により埋められている。掘り方の底面は北西側がやや窪む状態にある。遺物出土状態：住居跡南

側に偏在して出土している。また、カマドの構築材として使用していたものと推測される礫が床面直上から2点出土している。時期：平安時代（9世紀代）と想定される。遺物：土師器壺・須恵器碗・須恵器坏の出土が見られる。

6号住居跡（遺構：第17・18図、PL. 4／遺物：第28図、第6表、PL. 6）

位置：X=44195・44200、Y=-77670・-77675グリッド。平面形態：方形ないし長方形を呈するものと推測されるが、住居跡のほとんどが調査区外へ延びるため詳細は不明である。重複：重複は見られない。規模：2.24m以上×1.20m以上。残存深度：0.17m。主軸方位：N-82°-E。柱穴：確認されなかった。壁面溝：確認されなかった。床面の状態：多少の凸凹は見られるが、比較的平坦である。カマド：住居跡の南東コーナーに付設されている。焚き口から煙道までは1.05mを測る。燃焼部と想定される部分は、火床面こそ確認されていないもののやや瘤んでおり、煙道は緩やかに立ち上がる。カマド内には袖の芯材として機能していたものと想定される礫が設置されている。遺構埋没状態：A s-Cを含む黒褐色を主体とした土による自然埋没と想定される。掘り方：A s-Cとローム粒を含む暗褐色を主体とした土により埋められている。掘り方の底面はやや凸凹である。遺物出土状態：須恵器碗の出土がカマド内で目立つ。時期：平安時代（10世紀代）と想定される。遺物：土師器壺・須恵器碗・羽釜・不明鉄製品・鉄滓の山上が見られる。

7号住居跡（遺構：第19・20図、PL. 3／遺物：第29図、第7表、PL. 7）

位置：X=44190・44195、Y=-77665・-77670グリッド。平面形態：方形ないし長方形を呈するものと推測される。重複：5号住居跡・17・20・21号土坑と重複する。埋没土層と出土遺物の検索から5号住居跡と20号土坑は本住居跡よりも古い。17・21号土坑との新旧関係は不明である。規模：3.59m×2.85m以上。残存深度：0.54m。主軸方位：N-82°-E。柱穴：住居跡北西側で0.30m×0.29m、深さ0.18mのピットが1基確認されているが、柱痕等の痕跡は捉えられていない。壁面溝：検出された部分においては北東コーナー（17号土坑付近）を除き全周する。床面の状態：多少の凸凹は見られるが、比較的平坦である。カマド：検出した縦断面においては確認されなかった。B-B'の上層断面において、東壁面付近で焼上の堆積が見られることから、東壁面に付設されているものと推測される。遺構埋没状態：A s-Cを含む黒褐色ないし暗褐色を主体とした土による自然埋没と想定される。掘り方：ロームブロックを含む暗褐色を主体とした土により埋められている。掘り方の底面は比較的平坦である。住居跡の中央付近で0.67m×0.51m、深さ0.28mの土坑が確認されており、ロームブロック・炭化材が含まれる暗褐色の上で埋没している。遺物出土状態：住居跡中央及び北東コーナーに集中する傾向にある。時期：平安時代（10世紀代）と想定される。遺物：須恵器碗・須恵器坏・灰釉陶器皿・羽釜・鉄鎌の山上が見られる。

8号住居跡（遺構：第21図）

1区北壁の東側（X=44205、Y=-77660グリッド）で確認された住居跡で、遺構のほとんどは調査区外へと延び、カマドの一部が数cmのみ調査区内に収まる状態である。このような状況から検出は不可能と考え、トレンチによる断ち割り調査を行うこととした。なお、カマドが付設される位置は南東コーナーと推測されるが、詳細を捉えるには至っていない。埋没土はカマド周辺であるため、焼上を含む暗褐色及び黒褐色の土が目立つ。なお、A s-Cの混入も埋没土には顕著に見られる。

3. 配石墓

1号配石墓（遺構：第23・24図、P.L. 4／遺物：第29図、第7表、P.L. 7）

位置：X = 44205、Y = -77660 グリッド。平面形態：長方形状を呈する。重複：24号土坑と重複する。埋没土層の観察から、24号土坑は本配石墓より古い。規模：長軸 2.51 m、短軸 1.30 m、深さ 0.57 m。主軸方位：N - 5° - E。床面の状態：長さ 15 cm ~ 30 cm 程の山石を敷き詰めており、山石は平坦面を上に向けた状態で据え置かれている。礫の隙間には小礫を詰め込み、隙間を埋めている。壁面の状態：礫の崩落が激しいものの、長さ 5 cm ~ 45 cm 程の山石による乱石積みと想定される。遺構埋没状態：埋没土の中位～上位にかけて長さ 5 cm ~ 20 cm 程にわたる山石の出土が目立つ。また、埋没土自体は A s - C 及びロームブロックが含まれる黒褐色を主体とした人為的に攪拌された土により埋没している。掘り方：隅丸長方形状を呈するものと想定される。壁面・底面の掘り方ともローム粒・A s - C を含む黒褐色を主体とした土により埋められている。遺物出土状態：埋没土の中位より木質の付着が見られる釘状の鉄製品が出土している。床面からは、ごく微量ながら骨片の出土が見られる。掘り方の壁面と側壁となる積まれた礫の間には、縦に差し込むような状態で、灰釉陶器皿・皿、須恵器坏が出土している。時期：平安時代（10世紀代）と想定される。遺物：須恵器坏・灰釉陶器皿・灰釉陶器皿・釘状の鉄製品・骨片の出土が見られる。

4. 溝

1号溝（遺構：第25図、P.L. 4／遺物：第29図、第7表、P.L. 7）

位置：X = 44170・44175・44180、Y = -77645 グリッド。重複：3号住居跡及び 5・6・14 号土坑と重複する。埋没土層の観察から、本溝跡は、重複する全ての遺構よりも古い。形態：北北西から南南東方向へ向けて走行する。2区の北壁及び南壁に接し、さらに南北方向へ延びるものと想定される。断面形態：皿状を呈する。規模：上端幅 0.92 m ~ 1.72 m、下端幅 0.43 m ~ 0.97 m、深さ 0.26 m。主軸方位：N - 14° - W。底面の状態：多少の凸凹が見られる状態で、南へ向けて標高が下がり 5号土坑周辺では、明確な段差が捉えられている。2区の南端付近では低いテラス面を有する。遺構埋没状態：A s - C 及びローム粒を含む黒褐色を主体とした土による自然埋没と想定される。遺物出土状態：底面からの出土は見られず、埋没土中から散在した状態で出土している。時期：平安時代（10世紀代）と想定される。遺物：須恵器坏・鉄滓・焼上塊の出土が見られる。

5. 土坑群

1号土坑群（遺構：第22図、P.L. 4／遺物：第30図、第7表、P.L. 7）

位置：X = 44165・44170・44175、Y = -77645・-77650 グリッド。重複：1号住居跡及び 8号土坑と重複する。埋没土層の観察から、本溝跡は、1号住居跡・8号土坑よりも古い。形態：大小含め 100 基以上の土坑が集中するもので北北西から南南東方向へ向けて走行する。2区の北壁及び南壁に接し、さらに南北方向へ延びるものと想定される。一見、溝状の遺構にも見て取れる。断面形態：各土坑の断面形状は様々で、皿状・逆台形状・「U」字状・不整形を呈するものが観察できる。規模：直径 0.13 m ~ 0.86 m の土坑が集中する。溝状の遺構と判断すると上端幅は 0.57 m ~ 2.69 m を測る。残存の深さは 0.16 m ~ 1.00 m。主軸方位：溝状の遺構と判断すると N - 15° - W を示し、1号溝とほぼ並走する状態にある。遺構埋没状態：A s - C 及びローム粒を含む黒褐色を主体とした土により埋没しているが、自然埋没のものと人為的埋没のものとの2種類の埋没過程を観察することができる。遺物出土状態：埋没土中から散在した状態で出土している。時

期：平安時代（10世紀代）と想定される。遺物：須恵器坏・羽釜の出土が見られる。

6. 土坑（遺構：第6・7図、第2表、PL. 1・2／遺物：第30図、第8表、PL. 8）

合計27基の土坑を確認するに至った。これらの土坑は、概ね平安時代と平安時代以降のものに大別でき、平安時代の土坑は22基で今回調査された竪穴住居跡に近似した埋没土を有するものである。これに対し、平安時代以降の土坑は5基を数え、埋没土中にA s-Bが混入する状態にあった。

各土坑の計測値等は第2表に示した。

1号土坑	2	X=44165、Y=-77650・-77655	円	97×97	17	平安時代。自然埋没。
2号土坑	2	X=44165、Y=-77655	椭円	123×113	22	平安時代。自然埋没。
3号土坑	2	X=44165・44170 Y=-77650	円	97×92	30	平安時代。自然埋没。
4号土坑	2	X=44170、Y=-77655	椭円	53×45	16	A s-B降下以後。自然埋没。
5号土坑	2	X=44170・44175 Y=-77645	円	83×-	18	平安時代。1号構より新しい。自然埋没。
6号土坑	2	X=44170、Y=-77645	円	91×87	29	平安時代。1号構より新しい。自然埋没。
7号土坑	2	X=44165・44170 Y=-77650	椭円	109×100	41	平安時代。自然埋没。
8号土坑	2	X=44165、Y=-77650	椭円	90×71	23	平安時代。1号上坑跡より新しい。自然埋没。
9号土坑	1	X=44195、Y=-77655	椭円	75×67	22	平安時代。自然埋没。
10号土坑	1	X=44195・44200 Y=-77655	椭円	-×95	21	平安時代。自然埋没。
11号土坑	1	X=44200、Y=-77665	椭円	115×105	19	平安時代。自然埋没。
12号土坑	1	X=44195、Y=-77670	円	101×95	10	A s-B降下以後。A s-B多量含む。自然埋没。
13a号土坑	1	X=44195、Y=-77660	円	119×-	45	A s-B降下以後。A s-B多量含む。13 b・13 c号上坑より新しい。自然埋没。
13 b号土坑	1	X=44195、Y=-77660	椭丸長方	95×-	49	平安時代。13 a号土坑より古く、13 c号上坑より新しい。自然埋没。
13 c号土坑	1	X=44195、Y=-77660	椭丸長方	-×-	26	平安時代。13 a・13 b号土坑より古い。自然埋没。
14号土坑	2	X=44175、Y=-77645	椭円	87×84	67	平安時代。3号住居跡より新しい。自然埋没。
15号土坑	1	X=44195、Y=-77660	椭円	-×157	53	平安時代。自然埋没。A s-B降下以後に振り返される。
16号土坑	1	X=44195、Y=-77670	椭円	92×79	14	平安時代。自然埋没。
17号土坑	1	X=44190・44195 Y=-77665	円	82×78	27	平安時代。7号住居跡における壁周溝の状態から、同住居跡に伴う可能性あり。自然埋没。須恵器坏出土。
18号土坑	1	X=44200、Y=-77665	椭円	83×-	11	平安時代。4号住居跡との新旧関係は不明。自然埋没。
19号土坑	1	X=44200、Y=-77665	椭円	68×59	65	平安時代。4号住居跡との新旧関係は不明。自然埋没。
20号土坑	1	X=44195、Y=-77665	椭丸長方?	-×-	14	平安時代。7号住居跡より古い。自然埋没。土師器発出土。
21号土坑	1	X=44190・44195 Y=-77665・-77670	椭円	-×-	34	平安時代。5・7号住居跡との新旧関係は不明。焼上粒を微量含む。自然埋没。
22号土坑	1	X=44190、Y=-77670	椭円	66×55	8	平安時代。自然埋没。
23号土坑	2	X=44165、Y=-77650	椭円	60×53	19	平安時代。自然埋没。
24号土坑	1	X=44205、Y=-77660	椭丸長方?	-×-	33	平安時代。1号配石墓より古い。自然埋没。
25号土坑	1	X=44200、Y=-77660	椭円	69×63	7	平安時代。焼土粒・灰を少量含む。人為的埋没。

※ 単位：cm

第2表 土坑一覧表

7. ピット (遺構: 第6・7図、第3表、P.L. 1・2)

合計16基の土坑を確認するに至った。これらのピットは、概ね平安時代に帰属するものと考えられ、今回調査された堅穴住居跡に近似した埋没土を有するものである。P 1～P 4は等間隔に配列するようにも見え、掘立柱建物跡の可能性を有するのかもしれない。また、P 10～P 16は5号住居跡の周囲を巡るような状態で確認されており、住居跡に付随する壁外柱穴のあり方に近似したものである。しかし、これらピットの掘り込み自体は垂直方向に掘り込まれていることから、壁外柱穴として機能していた可能性まで留めておきたい。

各ピットの計測値等は第3表に示した。

P 1	2	X =44166, Y =-77650	楕円	42 × 33	14	平安時代。自然埋没。掘立柱建物跡の柱穴?
P 2	2	X =44165, Y =-77650	楕円	37 × 30	27	平安時代。自然埋没。掘立柱建物跡の柱穴?
P 3	2	X =44170, Y =-77655	楕円	30 × 25	25	平安時代。自然埋没。掘立柱建物跡の柱穴?
P 4	2	X =44170, Y =-77650	楕円	38 × 32	26	平安時代。自然埋没。掘立柱建物跡の柱穴?
P 5	2	X =44170, Y =-77655	楕円	26 × 22	27	平安時代。自然埋没。
P 6	2	X =44170, Y =-77645	楕円	29 × 23	53	平安時代。自然埋没。
P 7	2	X =44170, Y =-77645	楕円	37 × 25	25	平安時代。自然埋没。
P 8	1	X =44200, Y =-77660	楕円	54 × 43	10	平安時代。自然埋没。
P 9	1	X =44200, Y =-77660	楕円	48 × 34	40	平安時代。自然埋没。
P 10	1	X =44196, Y =-77665	円	24 × 23	15	平安時代。自然埋没。5号住居跡の壁外柱穴?
P 11	1	X =44195, Y =-77665	楕円	50 × 37	12	平安時代。自然埋没。5号住居跡の壁外柱穴?
P 12	1	X =44195, Y =-77665	円	26 × 24	17	平安時代。自然埋没。5号住居跡の壁外柱穴?
P 13	1	X =44195, Y =-77665	楕円	41 × 32	30	平安時代。自然埋没。5号住居跡の壁外柱穴?
P 14	1	X =44195, Y =-77665	円	31 × 28	15	平安時代。自然埋没。5号住居跡の壁外柱穴?
P 15	1	X =44195, Y =-77665	円	29 × 28	21	平安時代。自然埋没。5号住居跡の壁外柱穴?
P 16	1	X =44195, Y =-77665	楕円	37 × 36	11	平安時代。自然埋没。5号住居跡の壁外柱穴?

※ 単位: cm




第3表 ピット一覧表

8. 遺構外出土遺物 (遺物: 第30図、第8表、P.L. 8)


遺構外出土遺物として12点の遺物を掲示した。掲示した遺物は、今回調査された遺構とは時期を異とするものを主に選出している。なお、掲載こそしなかったものの、当然ながら本報告の主体となる平安時代の遺物も多数出土している。

掲載遺物を概観すると、(1)～(3)は繩文土器で(1)は中期後半に比定される加曾利E III式、(2)は後期初頭～中葉と輦を持たせて考えたい。(3)は後期初頭の称名寺1式と想定される。(4)は弥生時代後期の梯式土器、(5)・(6)は8世紀代に帰属するものと考える宝珠及び環状の摘みが付く須恵器蓋である。(8)～(12)は繩文時代の石器で(7)・(8)は黒曜石製の石礫と石核、(9)・(10)は頁岩製のスクレイバー、(11)は角閃石安山岩製で磨石として使用後敲石として機能したもの、(12)は安山岩製の磨石である。(13)は鉄洋で4・6号住居跡及び1号溝からも類似品が出土している。


柏馬ヶ原扇状地において、井野川左岸の台地上では弥生時代後期の遺跡群が散見されるものの、本遺跡が立地する生原遺跡群では、該期の遺構及び遺物の確認はなされていなかった。今回出土した弥生時代後期の土器(4)は破片資料であるものの、生原遺跡群における弥生時代後期の土地利用を考える上で貴重な資料と言えよう。

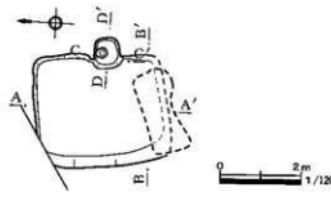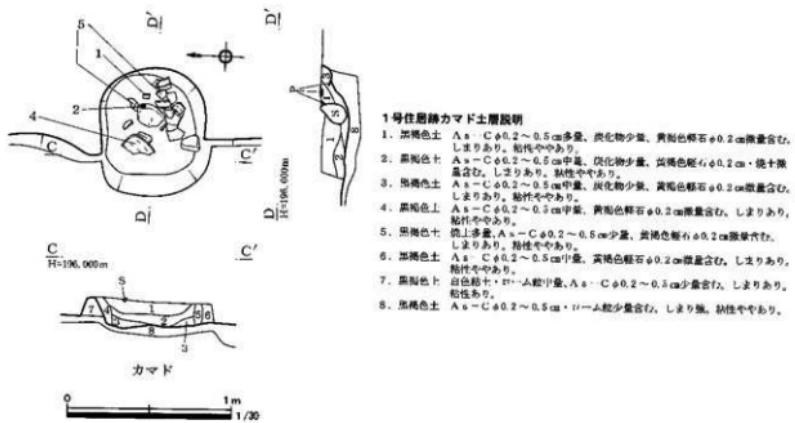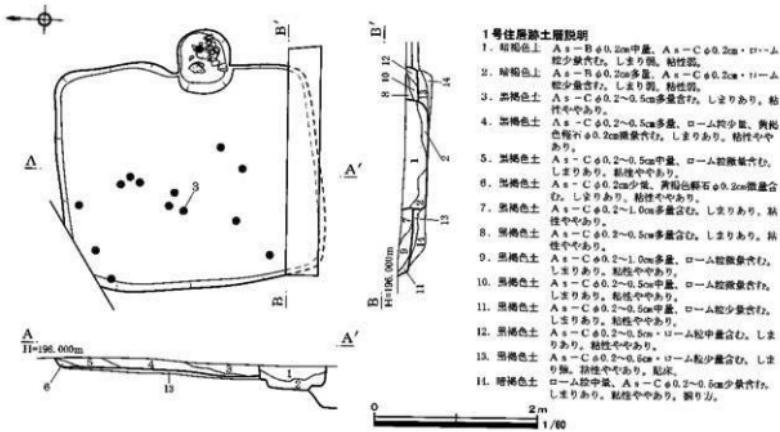

第8図 1号住居跡

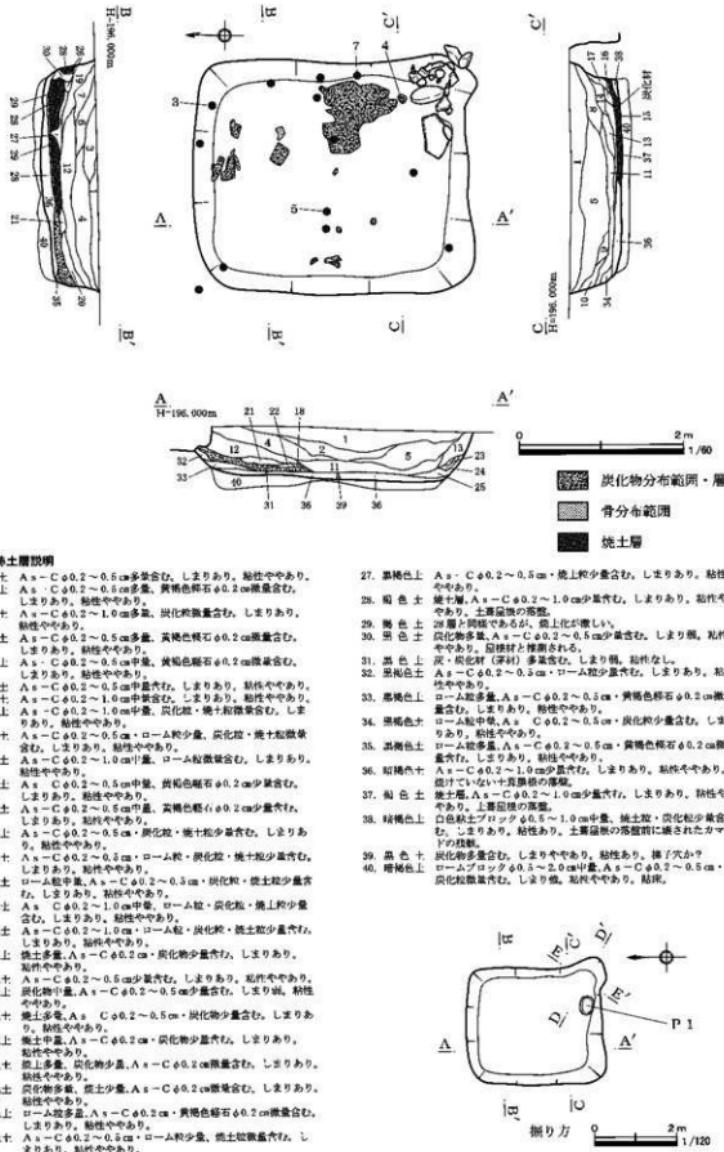

第9図 2号住居跡①

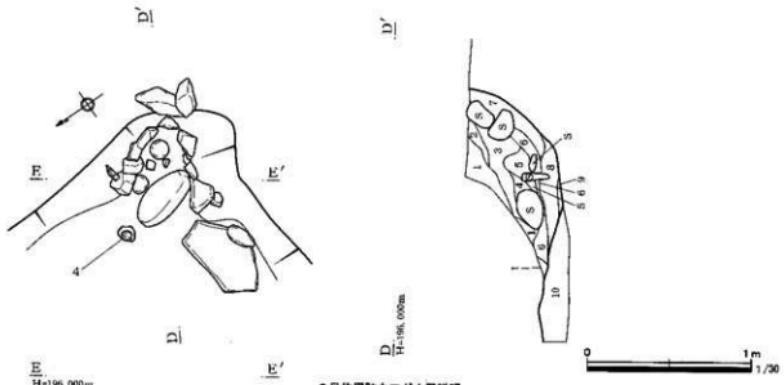


H=196.000m

2号住居跡カマド土層説明

1. 黒褐色土: $A_s - C \phi 0.2 \sim 0.5$ cm多量、炭土粒・炭化物少量含む。しまりあり。粘性ややあり。
2. 線褐色土: 白色粘土ブロック $\phi 0.5$ cm中量、 $A_s - C \phi 0.2 \sim 0.5$ cm少量含む。しまりあり。
3. 黑褐色土: $A_s - C \phi 0.2 \sim 0.5$ cm、炭土粒・炭化物少量含む。しまりあり。粘性ややあり。
4. 黑褐色土: $A_s - C \phi 0.2 \sim 0.5$ cm多量含む。しまりあり。粘性ややあり。
5. 黑褐色土: 炭土ブロック $\phi 0.5 \sim 2.0$ cm多量、 $A_s - C \phi 0.2 \sim 0.5$ cm少量含む。しまりあり。粘性ややあり。
6. 黑褐色土: 灰多量、炭土中量、炭化物少量、 $A_s - C \phi 0.2 \sim 0.5$ cm微量含む。しまり弱。粘性弱。
7. 出湯褐色土: $A_s - C \phi 0.2 \sim 0.5$ cm・ローム粒・白色粘土ブロック $\phi 0.5 \sim 1.0$ cm少量含む。しまりあり。粘性ややあり。
8. 黑褐色土: 灰多量、炭土中量、炭化物少量含む。しまり弱。粘性弱。
9. 黑褐色土: ロームブロック $\phi 0.5 \sim 1.0$ cm中量、灰中量含む。しまり弱。粘性弱。
10. 墓褐色土: ロームブロック $\phi 0.5 \sim 2.0$ cm中量、 $A_s - C \phi 0.2 \sim 0.5$ cm少量含む。しまり強。粘性ややあり。層力弱。

第10図 2号住居跡②

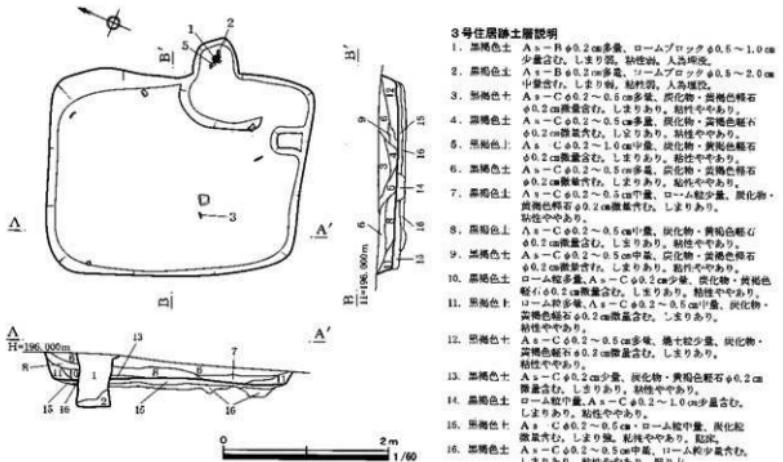


Δ
H=196.000m

3号住居跡土層説明

1. 黑褐色土: $A_s - B \phi 0.2$ cm多量、ロームブロック $\phi 0.5 \sim 1.0$ cm少量含む。しまり弱。粘性弱。人馬歴。
2. 黑褐色土: $A_s - B \phi 0.2$ cm多量、シームブロック $\phi 0.5 \sim 2.0$ cm中量含む。しまり弱。粘性弱。人馬歴。
3. 黑褐色土: $A_s - C \phi 0.2 \sim 0.5$ cm多量、炭化物・黄褐色鉱石 $\phi 0.2$ cm少量含む。しまりあり。粘性ややあり。
4. 黑褐色土: $A_s - C \phi 0.2 \sim 0.5$ cm多量含む。しまり弱。粘性弱。人馬歴。
5. 黑褐色土: $A_s - C \phi 0.2 \sim 0.5$ cm多量含む。炭化物・黄褐色鉱石 $\phi 0.2$ cm少量含む。しまり弱。粘性ややあり。
6. 黑褐色土: $A_s - C \phi 0.2 \sim 0.5$ cm多量含む。炭化物・黄褐色鉱石 $\phi 0.2$ cm少量含む。しまり弱。粘性ややあり。
7. 黑褐色土: $A_s - C \phi 0.2 \sim 0.5$ cm中量、ローム粒少量、炭化物・黄褐色鉱石 $\phi 0.2$ cm少量含む。しまり弱。粘性弱。
8. 黑褐色土: $A_s - C \phi 0.2 \sim 0.5$ cm少量含む。炭化物・黄褐色鉱石 $\phi 0.2$ cm少量含む。しまり弱。粘性ややあり。
9. 黑褐色土: $A_s - C \phi 0.2 \sim 0.5$ cm中量、炭化物・黄褐色鉱石 $\phi 0.2$ cm少量含む。しまり弱。粘性ややあり。
10. 黑褐色土: ローム粒多量、 $A_s - C \phi 0.2 \sim 0.5$ cm少量、炭化物・黄褐色鉱石 $\phi 0.2$ cm少量含む。しまり弱。粘性ややあり。
11. 黑褐色土: ローム粒多量、 $A_s - C \phi 0.2 \sim 0.5$ cm中量、炭化物・黄褐色鉱石 $\phi 0.2$ cm少量含む。しまり弱。粘性弱。
12. 黑褐色土: $A_s - C \phi 0.2 \sim 0.5$ cm多量、炭土粒少量、炭化物・黄褐色鉱石 $\phi 0.2$ cm少量含む。しまり弱。粘性ややあり。
13. 黑褐色土: $A_s - C \phi 0.2$ cm少量、炭化物・黄褐色鉱石 $\phi 0.2$ cm少量含む。しまり弱。粘性ややあり。
14. 黑褐色土: ローム粒多量、 $A_s - C \phi 0.2 \sim 1.0$ cm少量含む。しまり弱。粘性ややあり。
15. 黑褐色土: $A_s - C \phi 0.2 \sim 0.5$ cm少量、炭化物・黄褐色鉱石 $\phi 0.2$ cm少量含む。しまり弱。粘性ややあり。
16. 黑褐色土: $A_s - C \phi 0.2 \sim 0.5$ cm中量、ローム粒少量含む。しまり弱。粘性ややあり。層力弱。


第11図 3号住居跡①

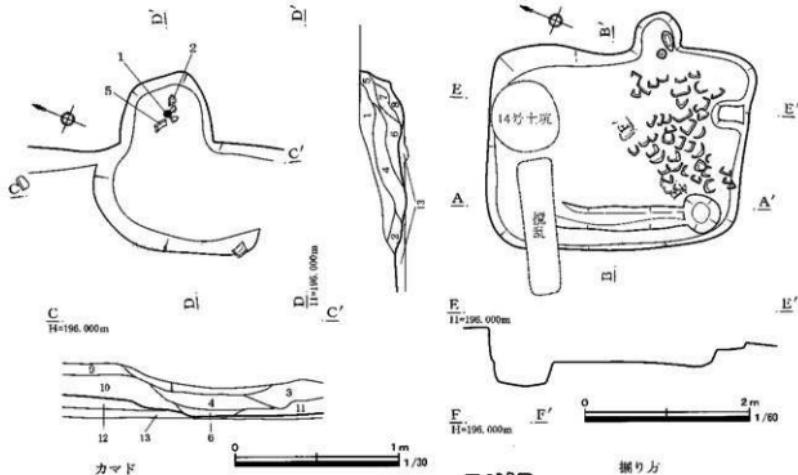


3号住居跡カマド土層説明

1. 黒褐色土 A s - C ϕ 0.2 ~ 0.5 cm中量。ロームブロック ϕ 0.5 cm微量含む。しまりあり。粘性ややあり。
2. 黑褐色土上 A s - C ϕ 0.2 cm少量。炭化物微含む。しまりあり。粘性ややあり。
3. 黑褐色土 A s - C ϕ 0.2 ~ 0.5 cm中量。ロームブロック ϕ 0.5 cm少微量含む。しまりあり。粘性ややあり。
4. 黑褐色土 A s - C ϕ 0.2 ~ 0.5 cm中量。炭化物微含む。しまりあり。粘性ややあり。
5. 黑褐色土上 A s - C ϕ 0.2 ~ 0.5 cm中量。炭化物少微量含む。しまりあり。粘性あり。
6. 黑褐色土 A s - C ϕ 0.2 ~ 0.5 cm中量。炭化物少微量含む。しまりあり。粘性あり。
7. 黑褐色土 A s - C ϕ 0.2 ~ 0.5 cm中量。炭化物少微量含む。しまりあり。粘性あり。
8. 黑褐色土 A s - C ϕ 0.2 ~ 0.5 cm中量。炭化物少微量含む。しまりあり。粘性あり。
9. 黑褐色土 A s - C ϕ 0.2 ~ 0.5 cm中量。炭化物少微量含む。しまりあり。粘性ややあり。
10. 黑褐色土 A s - C ϕ 0.2 ~ 0.5 cm中量。炭化物少微量含む。しまりあり。粘性ややあり。
11. 黑褐色土 A s - C ϕ 0.2 ~ 0.5 cm中量。炭化物少微量含む。しまりあり。粘性ややあり。
12. 黑褐色土 A s - C ϕ 0.2 ~ 0.5 cm中量。炭化物少微量含む。しまりあり。粘性ややあり。
13. 黑褐色土 A s - C ϕ 0.2 ~ 0.5 cm中量。ローム粉少量含む。しまりあり。粘性ややあり。掘り方。


第12図 3号住居跡②

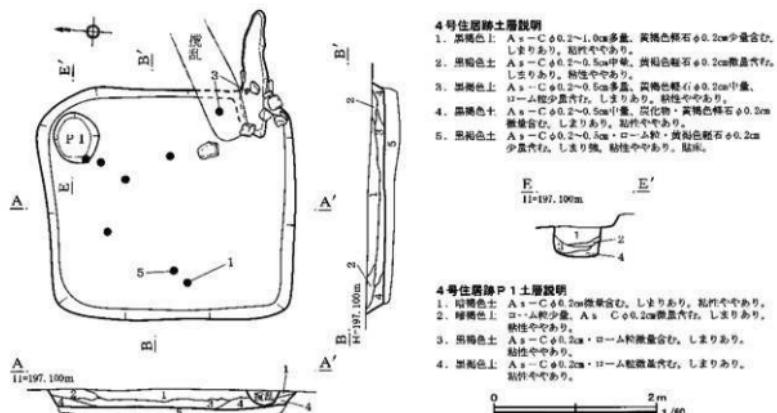


第13図 4号住居跡①

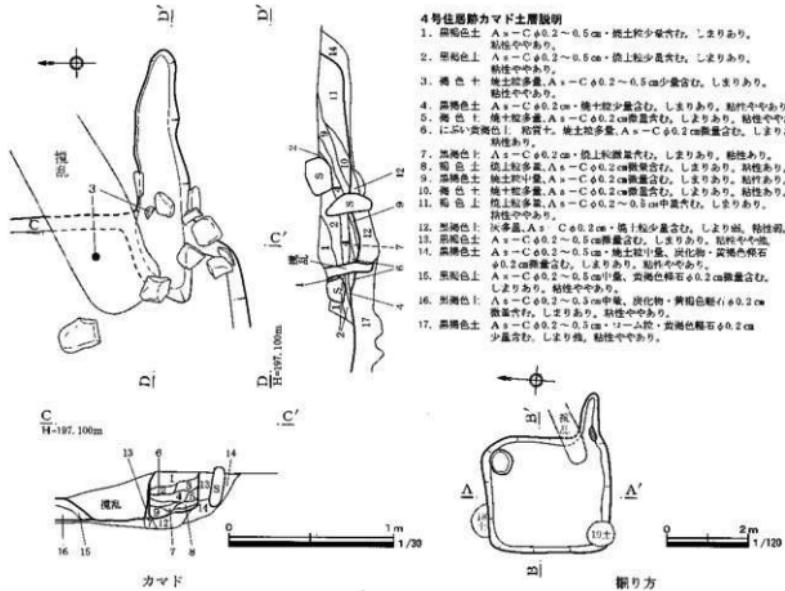


第14図 4号住居跡②

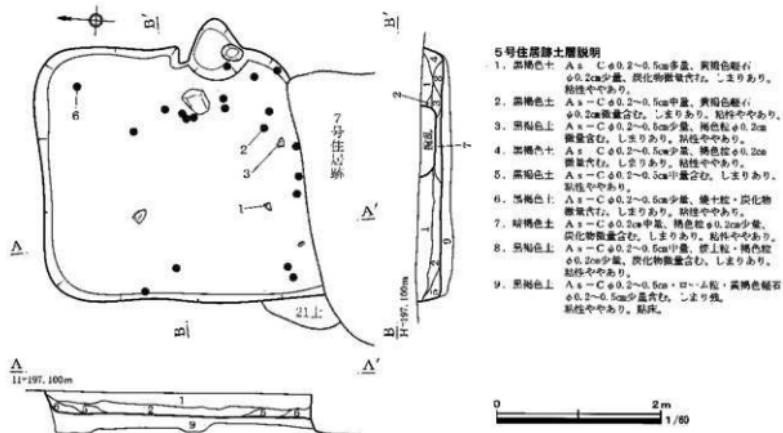



第15図 5号住居跡①

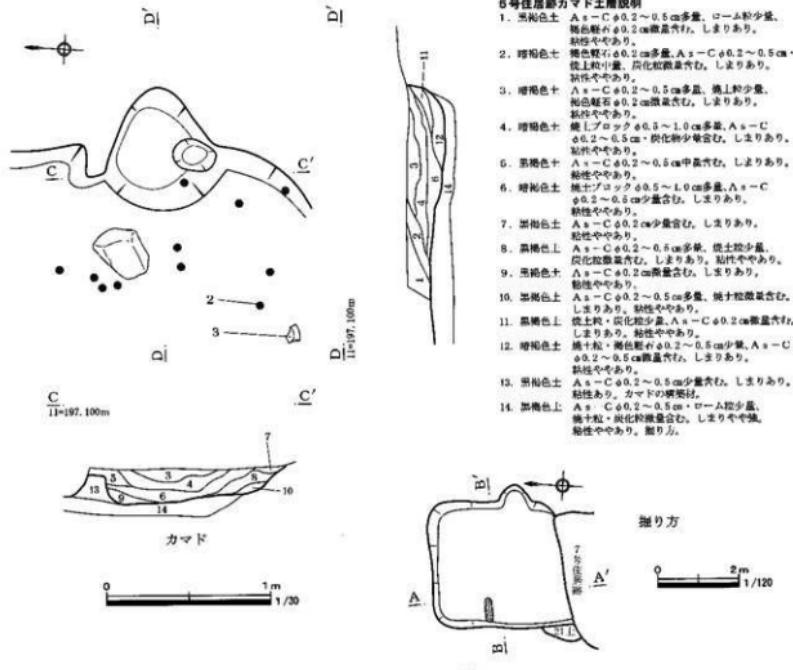


第16図 5号住居跡②

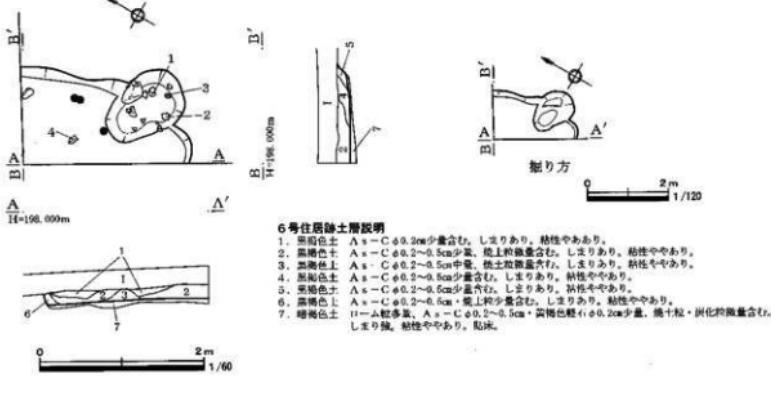


第17図 6号住居跡①

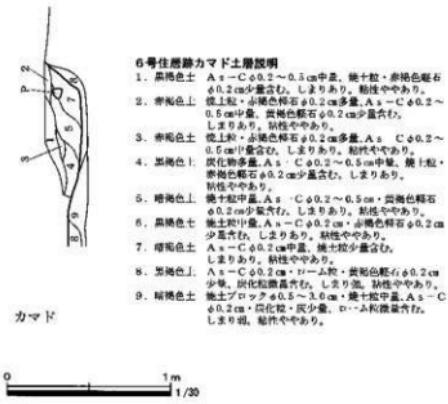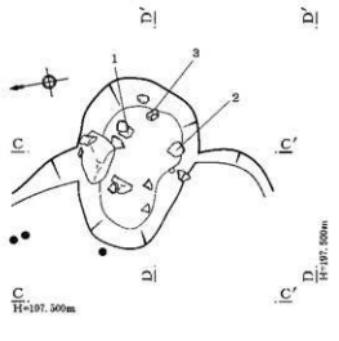


第18図 6号住居跡②

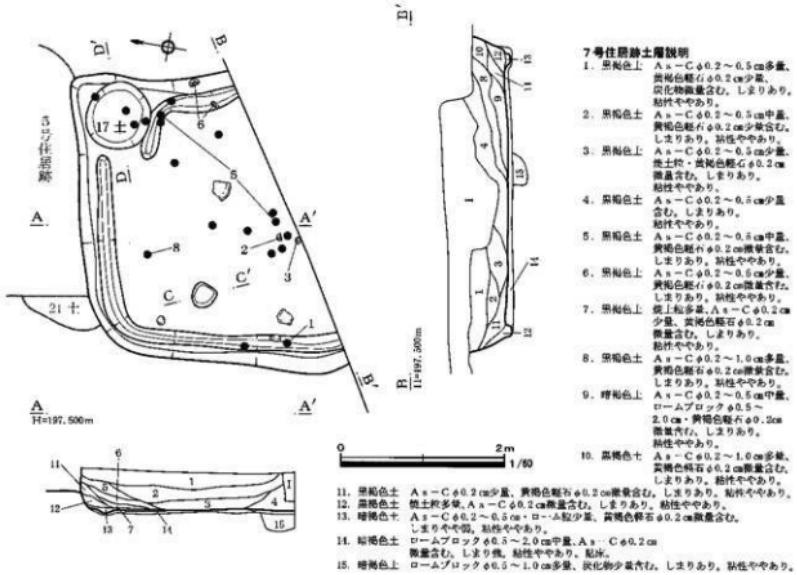

第19図 7号住居跡①

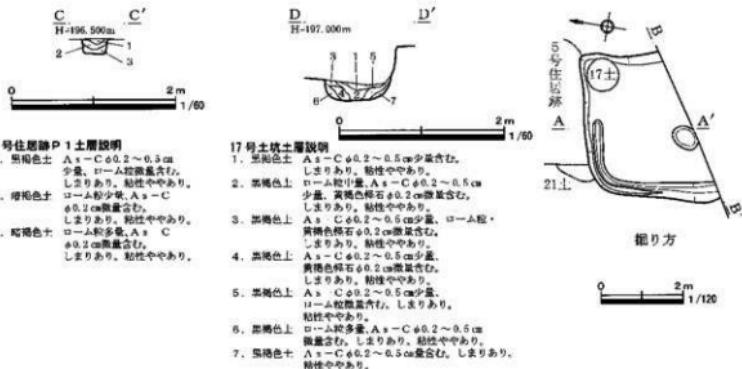

第20図 7号住居跡(2)

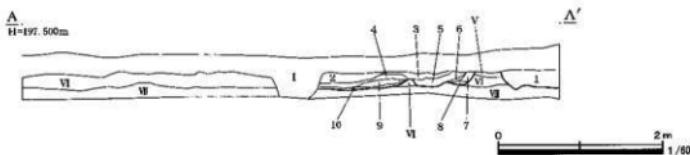

8号住居跡土層説明

1. 黑毛地上 A - $\text{A} \times \text{C}$ 0.2 ~ 0.5 cm多量。黃褐色軟毛有0.2 cm疊合面。生しまりあり。粘性やあります。24号土壌理化土。

2. 黄褐色地上 A - $\text{A} \times \text{C}$ 0.2 ~ 0.5 cm中量。黄褐色軟毛有0.2 cm疊合面。生しまりあり。粘性やあります。

3. 黑褐色地上 A - $\text{A} \times \text{C}$ 0.2 ~ 0.5 cm中量。黄褐色軟毛有0.2 cm疊合面。生しまりあり。粘性やあります。

4. 黄褐色地上 A - $\text{A} \times \text{C}$ 0.2 ~ 0.5 cm中量。黄褐色軟毛有0.2 cm疊合面。生しまりあり。粘性やあります。

5. 黑褐色地上 A - $\text{A} \times \text{C}$ 0.2 ~ 0.5 cm中量。黄褐色軟毛有0.2 cm疊合面。生しまりあり。粘性やあります。

6. 黄褐色地上 A - $\text{A} \times \text{C}$ 0.2 ~ 0.5 cm多量。黄褐色軟毛有0.2 cm疊合面。生しまりあり。粘性やあります。

7. 黑褐色地上 A - $\text{A} \times \text{C}$ 0.2 ~ 0.5 cm多量。黄褐色軟毛有0.2 cm疊合面。生しまりあり。粘性やあります。


8. 黄褐色地上 A - $\text{A} \times \text{C}$ 0.2 ~ 0.5 cm多量。黄褐色軟毛有0.2 cm疊合面。生しまりあり。粘性やあります。

9. 黑褐色地上 A - $\text{A} \times \text{C}$ 0.2 ~ 0.5 cm多量。黄褐色軟毛有0.2 cm疊合面。生しまりあり。粘性やあります。

10. 黄褐色地上 A - $\text{A} \times \text{C}$ 0.2 ~ 0.5 cm少量化。上さりあり。粘性やあります。


※ 本図のセクションポイントは「第5回 1区全体図」を参照

第21圖 8号住居跡

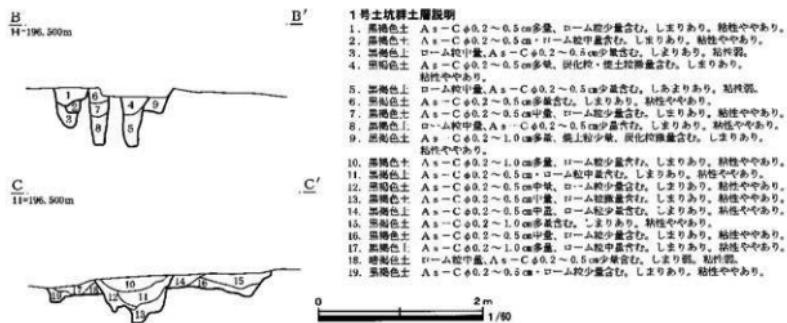

※ 平面図のセクションポイントは「第7図 2区全体図」を参照


第22圖 1號土坑群

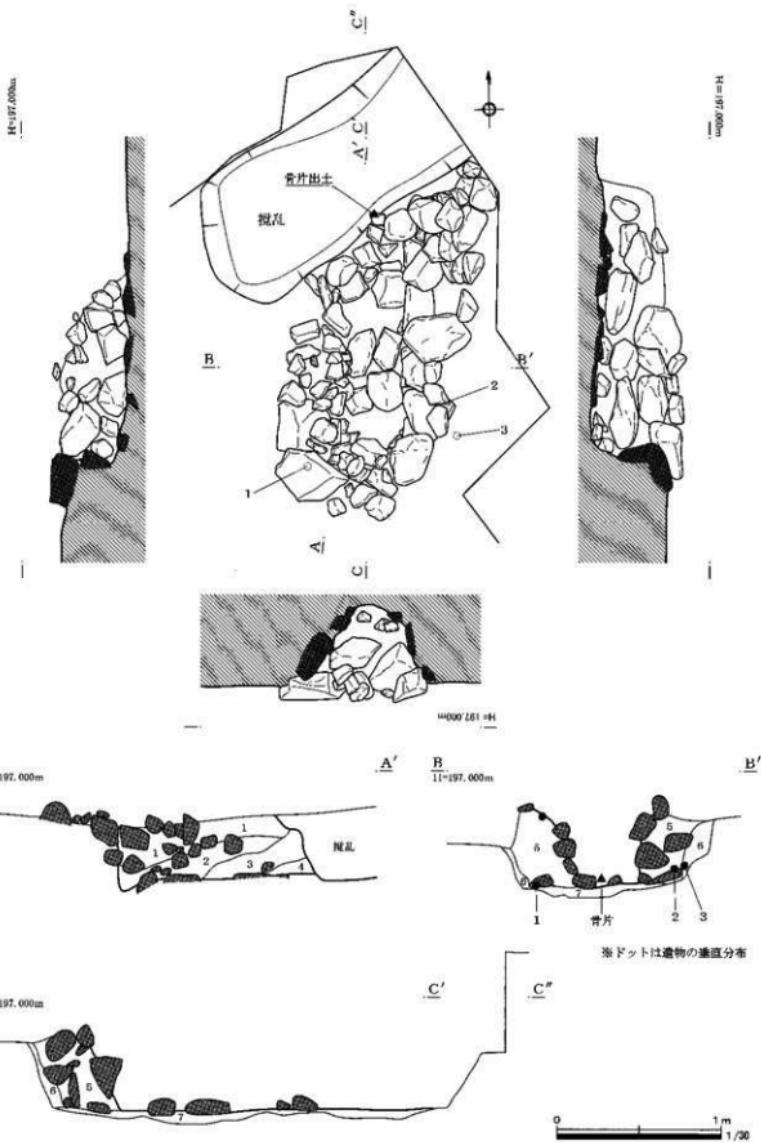

第23図 1号配石墓①

1号配石墓層説明

1. 黒褐色土 A s - C $\phi 0.2 \sim 0.5$ cm中量含む。
しまりあり。粘性ややあり。
2. 黒褐色土 A s - C $\phi 0.2 \sim 0.5$ cm中量。ロームブロック $\phi 0.5 \sim 1.0$ cm少多含む。
しまりあり。粘性ややあり。
3. 黑褐色土 A s - C $\phi 0.2 \sim 0.5$ cm。ロームブロック $\phi 0.5 \sim 1.0$ cm少多含む。
しまりあり。粘性ややあり。
4. 黑褐色土 A s - C $\phi 0.2 \sim 0.5$ cm少多含む。
しまりあり。粘性ややあり。
5. 黑褐色土 A s - C $\phi 0.2 \sim 0.5$ cm中量。ロームブロック $\phi 0.5 \sim 1.0$ cm少多含む。
しまりあり。粘性ややあり。
6. 黑褐色土 A s - C $\phi 0.2 \sim 0.5$ cm中量含む。
しまりあり。粘性ややあり。
7. 黑褐色土 A s - C $\phi 0.2 \sim 0.5$ cm少多含む。
しまりあり。粘性ややあり。
8. 黑褐色土 A s - C $\phi 0.2 \sim 0.5$ cm微含む。
しまりあり。粘性ややあり。

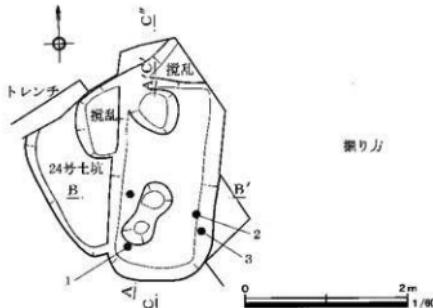

第24図 1号配石墓②




1号溝土層説明



1. 黒褐色土 A s - C $\phi 0.2 \sim 1.0$ cm多量。ローム粒少多含む。
しまりあり。粘性ややあり。
2. 黒褐色土 A s - C $\phi 0.2 \sim 0.5$ cm中量。ローム粒少多含む。
しまりあり。粘性ややあり。
3. 黑褐色土 A s - C $\phi 0.2 \sim 0.5$ cm中量。ローム粒少多含む。
しまりあり。粘性ややあり。
4. 黑褐色土 A s - C $\phi 0.2 \sim 0.5$ cm中量。ローム粒少多含む。
しまりあり。粘性ややあり。
5. 黑褐色土 A s - C $\phi 0.2 \sim 0.5$ cm中量。ローム粒少多含む。
しまりあり。粘性ややあり。
6. 黑褐色土 ローム粒多量。A s - C $\phi 0.2 \sim 0.5$ cm中量含む。
しまりあり。粘性ややあり。
7. 黑褐色土 A s - C $\phi 0.2 \sim 0.5$ cm多量含む。
しまりあり。粘性ややあり。
8. 黑褐色土 A s - C $\phi 0.2 \sim 0.5$ cm中量。ローム粒多量含む。
しまりあり。粘性ややあり。
9. 黑褐色土 A s - C $\phi 0.2 \sim 0.5$ cm多量。ロームブロック $\phi 0.5 \sim 2.0$ cm多量含む。
しまりあり。粘性ややあり。
10. 黑褐色土 ロームブロック $\phi 0.5 \sim 2.0$ cm中量。A s - C $\phi 0.2 \sim 0.5$ cm少多含む。
しまりあり。粘性ややあり。

※ 平面図のセクションポイントは「第7図 2区全体図」を参照

第25図 1号溝

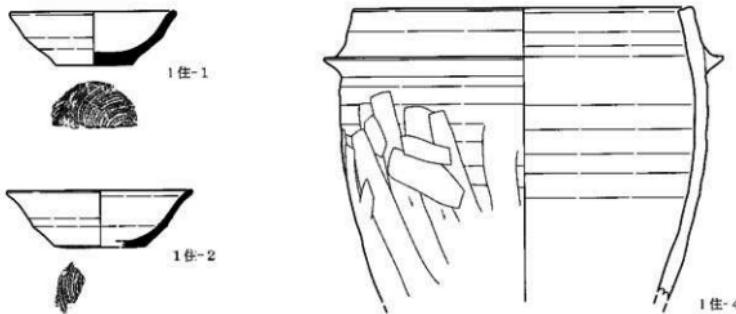


第26図 出土遺物実測図①

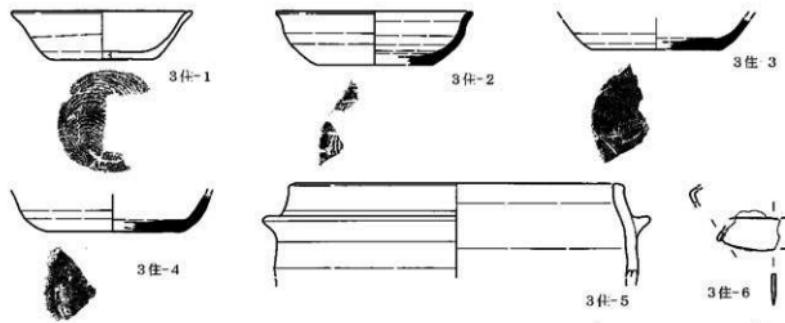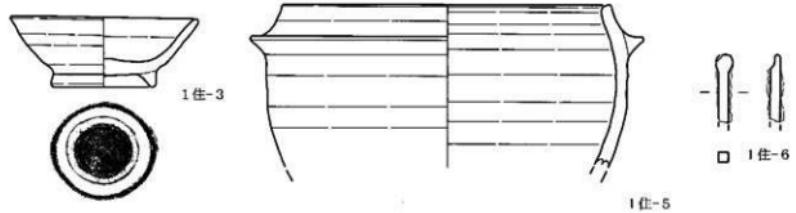



第27図 出土遺物実測図②

0 10cm 1/3

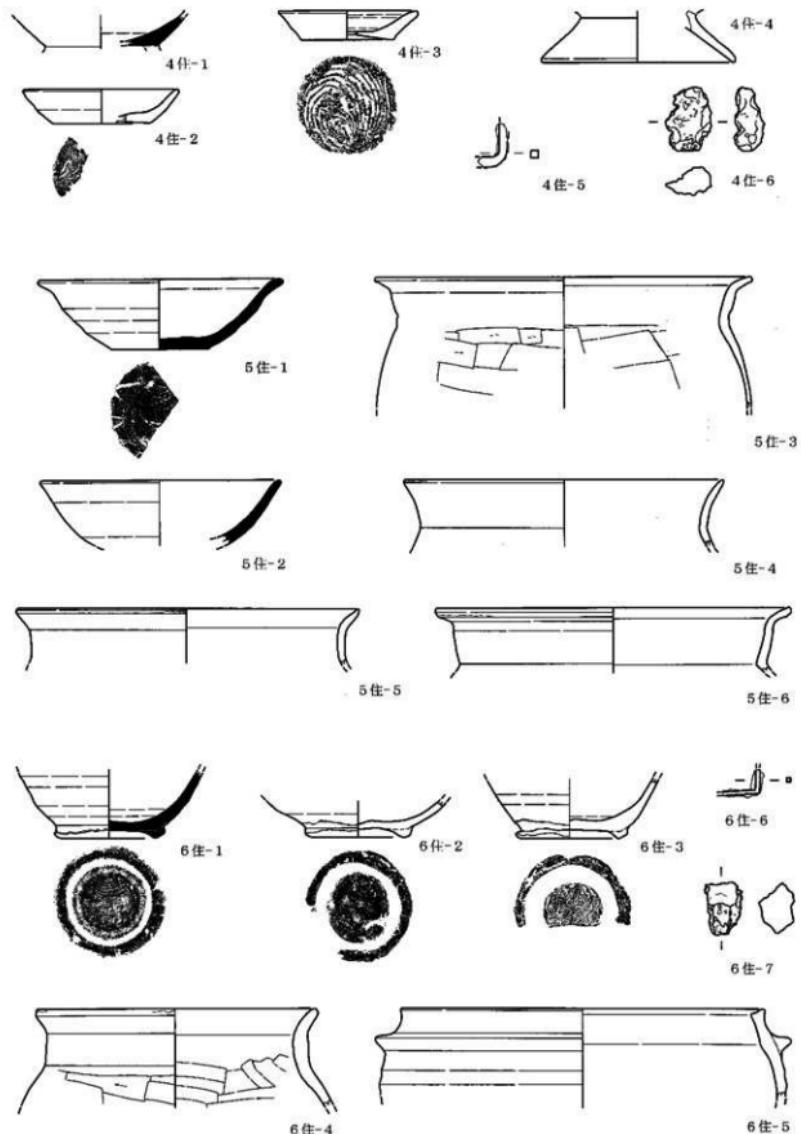






第28図 出土遺物実測図③

0 10cm 1/3

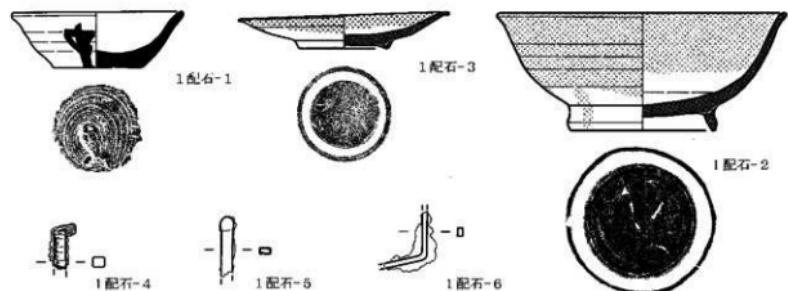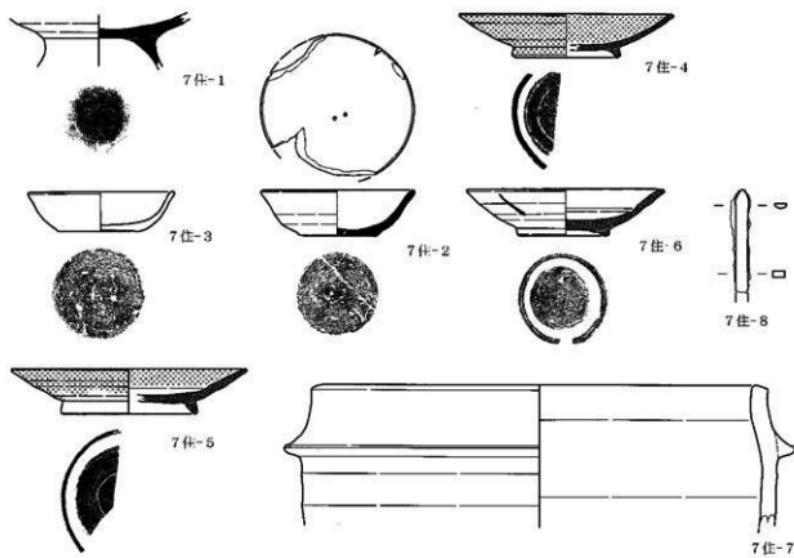


第29図 出土遺物実測図④

0 10cm 1/3

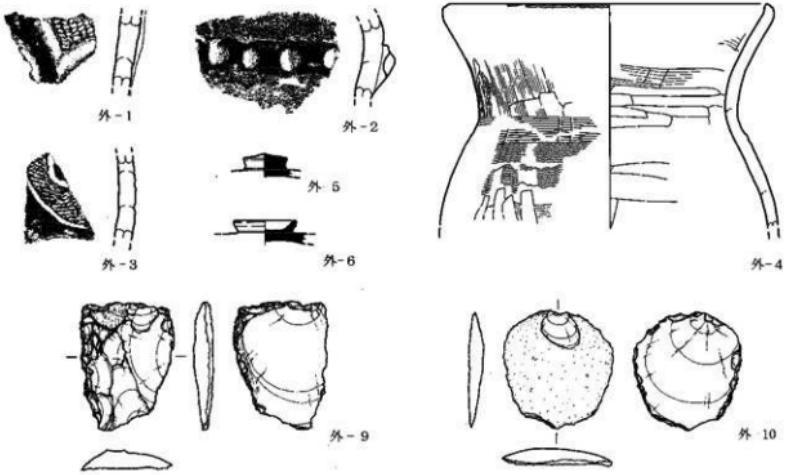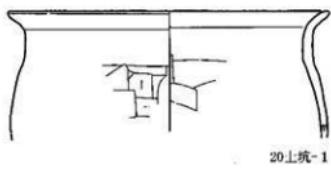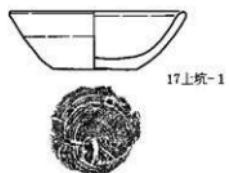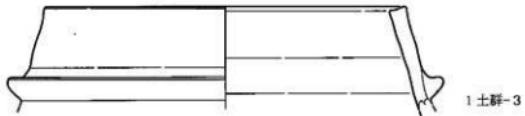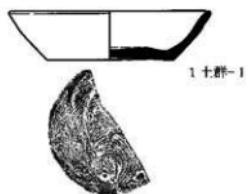

第30図 出土遺物実測図⑤

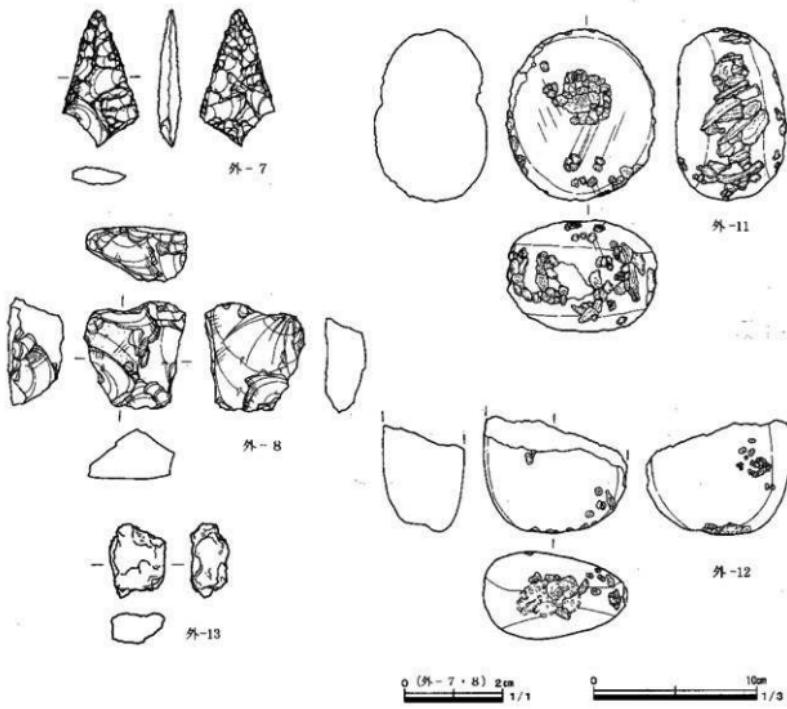

第31図 出土遺物実測図⑥

1号住居跡

1	須恵器 壺	口径 (9.8) 底径 4.6 器高 3.3	①酸化気味 ②橙～灰色 ③白色粒・褐色粒 ④1/3	外面 線維整形、底部右回転糸切り。 内面 線維整形。	-
2	須恵器 壺	口径 (11.2) 底径 (5.6) 器高 3.5	①酸化気味 ②ふい黄褐色 ③白色粒・角閃石 ④1/8	外面 線維整形、底部回転糸切り。 内面 線維整形。	-
3	須恵器 瓶	口径 (11.2) 底径 6.0 器高 4.4	①酸化 ②明赤褐色 ③白色粒・褐色粒・角閃石 ④2/3	外面 線維整形、底部切り離し不明瞭。 内面 線維整形。	-
4	羽釜	口径 (20.8) 底径 - 器高 -	①透元 ②黄灰色 ③白色粒・褐色粒・繩 ④口縁部～腹部中位 2/5	外面 線維整形、腹部中位～下位路割り。 内面 線維整形。	1号土坑群山 土遺物と接合
5	羽釜	口径 (20.0) 底径 - 器高 -	①酸化 ②暗灰～褐色 ③白色粒・褐色粒 ④口縁部～腹部中位 1/5	外面 線維整形。 内面 線維整形。	3号住居り方 出土遺物と接 合
6	鉄製品	不明品	残存長 4.15 幅 0.6 厚さ 0.6 重さ 5.6 g		

第4表 出土遺物観察表①

2号住居跡

1	須恵器 碗	口径 (10.8) 底径 -- 器高 --	①酸化 ②橙色 ③白色粒・黒色粒 ④口縁部～底部 1/6	外面 輪縁整形。 内面 輪縁整形。	--
2	須恵器 杯	口径 9.3 底径 5.5 器高 2.3	①酸化 ②にぶい橙色 ③黑色粒 ④ 1/2	外面 輪縁整形、底部右回転糸切り。 内面 輪縁整形。	--
3	黒色土器 碗	口径 (16.8) 底径 7.8 器高 6.2	①酸化気球 ②墨色 ③白色粒・雲は ④ 1/2	外面 輪縁整形、口縁部～体部泡磨き、黒色処理。 内面 輪縁整形、口縁部～底部泡磨き、黒色処理。	--
4	須恵器 碗	口径 - 底径 - 器高 -	①酸化 ②にぶい黄褐色 ③角肉石 ④体部下位～高台部上位 2/3	外面 輪縁整形、底部回転糸で。 内面 輪縁整形、体部に焼成前線見か。	--
5	羽釜	口径 - 底径 (7.0) 器高 -	①酸化 ②にぶい褐色 ③白色粒・角肉石 ④底部下位～底部 2/5	外面 脚部～底部削り削り。 内面 脚部～底部延續で。	--
6	灰陶陶器 輪花瓶	口径 (16.6) 底径 - 器高 -	①還元 ②灰白色 ③黑色粒 ④口縁部～体部破片	外面 輪縁整形。 内面 輪縁整形。	--
7	灰陶陶器 碗	口径 - 底径 (7.2) 器高 -	①還元 ②灰白色 ③白色粒・黒色粒 ④体部下位～高台部 1/2	外面 輪縁整形、右回転削り後回転擴で。 内面 輪縁整形。	--
8	羽釜?	口径 - 底径 - 器高 -	①酸化 ②にぶい褐色 ③白色粒・角肉石 ④脚部破片	外面 輪縁整形、焼成前線刻あり。 内面 輪縁整形。	--
9	暗文土器 杯	口径 - 底径 - 器高 -	①普通 ②にぶい褐色 ③褐色粒・縫 ④体部破片	外面 体部鋸削り。 内面 縫で、放射状暗文、焼成後の縫刻「井」。	--
10-1	鉄製品	刀子	残存長 3.05 幅 1.0 厚さ 0.3 重さ 2.6 g		--
10-2	鉄製品	刀子	残存長 5.1 幅 0.6 厚さ 0.6 重さ 11.9 g		--

3号住居跡

1	須恵器 杯	口径 (10.8) 底径 6.0 器高 3.0	①酸化 ②橙色 ③白色粒・角肉 石・縫 ④ 1/2	外面 輪縁整形、底部右回転糸切り。 内面 輪縁整形。	--
2	須恵器 杯	口径 (11.6) 底径 (7.0) 器高 3.3	①酸化 ②にぶい黄褐色、褐灰色 ③白色粒・黒色粒 ④ 1/5	外面 輪縁整形、底部回転糸切り。 内面 輪縁整形。	--
3	須恵器 杯	口径 - 底径 (8.0) 器高 -	①還元 ②灰白色 ③白色粒・黑色粒 ④体部～底部 1/4	外面 輪縁整形、底部右回転糸切り。 内面 輪縁整形。	--
4	須恵器 杯	口径 - 底径 (8.0) 器高 -	①還元 ②灰色 ③褐色粒 ④体部～底部 1/6	外面 輪縁整形、底部右回転糸切り。 内面 輪縁整形。	--
5	羽釜	口径 (19.6) 底径 - 器高 -	①酸化気球 ②灰褐色～にぶい黄 褐色 ③白色粒・縫 ④口縁部～脚部下位 1/8	外面 輪縁整形。 内面 輪縁整形。	--
6	鉄製品	鎌?	残存長 3.8 幅 1.9 厚さ 0.2 重さ 9.3 g		--

4号住居跡

1	須恵器 碗	口径 - 底径 - 器高 -	①還元 ②灰褐色 ③白色粒・縫 ④体部～底部 1/8	外面 輪縁整形、底部回転糸切り。 内面 輪縁整形。	--
---	----------	----------------------	-------------------------------	------------------------------	----

第5表 出土遺物観察表②

4号住居跡

2	須恵器 壺	口径 (9.5) 底径 (6.2) 器高 2.1	①焼化 ②にぶい褐色 ③雲母 ④1/8	外面 焼職整形、底部右側斜糸切り。 内面 焼職整形。	-
3	須恵器 壺	口径 8.4 底径 5.7 器高 1.8	①焼化 ②明赤褐色 ③白色粒・繊 ④ほぼ完形	外面 焼職整形、底部右側斜糸切り。 内面 焼職整形。	-
4	土師器 台付甕	口径 - 底径 (11.6) 器高 -	①普通 ②明赤～墨褐色 ③白色粒 ④台部破片	外面 台部横推で。 内面 台部横推で。	-
5	鉄製品	棒状鉄製品	残存長 2.7 幅 0.45 厚さ 0.45 重さ 3.2 g		-
6	鉄滓		長さ 3.95 幅 2.76 厚さ 1.76 重さ 22.2 g		-

5号住居跡

1	須恵器 壺	口径 (14.6) 底径 (6.0) 器高 4.3	①運元 ②灰白～灰黃色 ③褐色粒・雲母 ④1/4	外面 焼職整形、底部右側斜糸切り。 内面 焼職整形。	-
2	須恵器 碗	口径 (14.6) 底径 - 器高 -	①焼化 ②にぶい黄緑～にぶい黄褐色 ③白色粒 ④雲母 ⑤口縁部～体部下位 1/8	外面 焼職整形。 内面 焼職整形。	-
3	土師器 甕	口径 (23.6) 底径 - 器高 -	①普通 ②明赤褐色 ③白色粒 ④口縁部～胸部上位 1/8	外面 口縁部横推で、胴部上位削り。 内面 口縁部横推で、胴部上位削り。	-
4	土師器 甕	口径 (19.4) 底径 - 器高 -	①普通 ②明赤褐色 ③白色粒・角閃石 ④口縁部～頸部 1/8	外面 口縁部横推で。 内面 口縁部横推で。	-
5	土師器 甕	口径 (21.0) 底径 - 器高 -	①普通 ②褐色 ③白色粒・角閃石 ④口縁部～頸部 1/6	外面 口縁部横推で。 内面 口縁部横推で。	-
6	土師器 甕	口径 (21.6) 底径 - 器高 -	①普通 ②にぶい赤褐色 ③白色粒・角閃石 ④口縁部～頸部 1/8	外面 口縁部横推で。 内面 口縁部横推で。	-

6号住居跡

1	須恵器 瓶	口径 - 底径 5.6 器高 -	①焼化 ②にぶい黄褐色 ③白色粒・角閃石 ④体部～高台部 2/3	外面 焼職整形、底部右側斜糸切り。 内面 焃職整形。	-
2	須恵器 碗	口径 - 底径 5.6 器高 -	①焼化 ②にぶい黄～明褐色 ③白色粒 ④体部～高台部 1/5	外面 焃職整形、底部横推で。底部に粘土紐作りの窓いた ような痕跡あり。 内面 焃職整形。	-
3	須恵器 瓶	口径 - 底径 6.0 器高 -	①焼化 ②にぶい赤褐色～にぶい褐色 ③褐色粒 ④体部～高台部 3/5	外面 焃職整形、底部右側斜糸切り。 内面 焃職整形。	-
4	土師器 甕	口径 (17.0) 底径 - 器高 -	①普通 ②明赤褐色 ③白色粒・角閃石 ④口縁部～頸部上位 1/6	外面 口縁部横推で、胴部上位削り。 内面 口縁部横推で、胴部上位削り。	-
5	羽筆	口径 (22.0) 底径 - 器高 -	①焼化 ②にぶい黄～にぶい黄褐色 ③白色粒・繊 ④口縁部～胸部上位 1/8	外面 焃職整形。 内面 焃職整形。	-
6	鉄製品	不明	残存長 2.3 幅 0.25 厚さ 0.25 重さ 1.5 g		-
7	鉄滓		長さ 3.25 幅 2.25 厚さ 2.2 重さ 20.9 g		-

第6表 出土遺物観察表③

7号住居跡

1	須恵器 碗	口径 一 底径 一 器高 一	①酸化気味 ②にぶい黄褐色 ③褐色粒 ④体部下位～高台部上位残存	外面 銀縫整形。 内面 銀縫整形。	—
2	須恵器 壺	口径 9.1 底径 4.5 器高 2.8	①還元 ②灰褐色 ③褐色粒 ④6/7	外面 銀縫整形、底部右回転糸切り。 内面 銀縫整形。 底部に施成後穿孔2つ。	—
3	須恵器 壺	口径 8.6 底径 4.9 器高 2.5	①酸化 ②褐色 ③白色粒・褐色粒 ④6/7	外面 銀縫整形、底部右回転糸切り。 内面 銀縫整形。	—
4	灰釉陶器 壺	口径 (12.8) 底径 6.2 器高 2.7	①還元 ②灰白色 ③白色粒・褐色粒 ④1/5	外面 銀縫整形、底部右回転糸切り。 内面 銀縫整形。 輪は剥離。	—
5	灰釉陶器 壺	口径 (14.2) 底径 8.0 器高 2.8	①還元 ②灰白色 ③白色粒・黒色粒 ④1/4	外面 銀縫整形、底部右回転糸切り。 内面 銀縫整形。 輪は剥離。	—
6	灰釉陶器 壺	口径 11.7 底径 5.1 器高 2.9	①還元 ②灰白色 ③白色粒 ④完形	外面 銀縫整形、底部右回転糸切り。体部に墨跡「中」。 内面 銀縫整形。 輪は見られない。	—
7	羽釜	口径 (26.4) 底径 一 器高 一	①酸化 ②にぶい黄褐色 ③白色粒・褐色粒・疊 ④口縁部～脚部上位 1/6	外面 銀縫整形。 内面 銀縫整形。	—
8	鉄製品	鉄鎌	残存長 7.35 幅 0.75 厚さ 0.4 重さ 8.7 g	—	—

1号配石墓

1	須恵器 壺	口径 10.3 底径 5.4 器高 3.4	①酸化 ②にぶい黄褐色 ③黑色粒 ④完形	外面 銀縫整形、右回転糸切り。体部に墨跡「中」。 内面 銀縫整形。	—
2	灰釉陶器 壺	口径 17.4 底径 8.8 器高 7.2	①還元 ②灰白色 ③白色粒 ④完形	外面 銀縫整形、底部右回転糸切り。 内面 銀縫整形。 輪は剥離。	—
3	灰釉陶器 壺	口径 12.7 底径 5.4 器高 2.3	①還元 ②灰白色 ③白色粒 ④完形	外面 銀縫整形、底部右回転糸切り。 内面 銀縫整形。 輪は剥離。	—
4	鉄製品	不明	残存長 2.8 幅 0.75 厚さ 0.6 重さ 5.2 g	本質の付着が見られる。針か？	—
5	鉄製品	不明	残存長 3.75 幅 0.7 厚さ 0.4 重さ 2.7 g	—	—
6	鉄製品	不明	残存長 3.7 幅 0.5 厚さ 0.3 重さ 7.7 g	—	—

1号溝

1	須恵器 壺	口径 10.7 底径 4.6 器高 3.0	①酸化 ②にぶい褐色 ③角閃石 ④3/4	外面 銀縫整形、底部右回転糸切り。 内面 銀縫整形。	1号土塹跡出土遺物と接合
2	鉄鋤	—	長さ 3.35 幅 3.85 厚さ 2.1 重さ 30.0 g	—	—

1号上坑群

1	須恵器 壺	口径 (12.2) 底径 (7.8) 器高 3.0	①還元 ②灰色 ③黑色粒 ④1/2	外面 銀縫整形、底部右回転糸切り。 内面 銀縫整形。	—
2	須恵器 壺	口径 (11.6) 底径 5.8 器高 3.2	①酸化 ②にぶい黄褐色 ③白色粒・角閃石 ④1/2	外面 銀縫整形、底部右回転糸切り。 内面 銀縫整形。	—
3	羽釜	口径 (22.0) 底径 一 器高 一	①酸化 ②褐色 ③黑色粒 ④口縁部～脚部 1/8	外面 銀縫整形。 内面 銀縫整形。	—

第7表 出土遺物観察表④

17号土坑

1	須恵器 坪	口径 (11.6) 底径 5.2 器高 3.6	①普通 ②褐色 ③白色粒・褐色粒・角閃石 ④3/4	外面 傷縫形、底部右内斜系切り。 内部 傷縫形。	-
---	----------	-------------------------------	------------------------------	-----------------------------	---

20号土坑

1	卜傳器 甕	口径 (19.6) 底径 - 器高 -	①普通 ②にぶい褐色 ③白色粒・角閃石 ④口縁部上位1/8	外面 口縁部横撫で、肩部上位施削り。 内部 口縁部横撫で、肩部上位施削で。	-
---	----------	---------------------------	-------------------------------------	--	---

遺構外

1	圓文土器 深鉢	口径 - 底径 - 器高 -	①普通 ②にぶい褐色 ③白色粒・黒色鉱物 ④口縁部片	陶器・半削Rし圓文施文後、縦帯脇に毎広比叢が施される。加曾利E型式。	3号住居跡内 より出土
2	圓文土器 深鉢	口径 - 底径 - 器高 -	①普通 ②にぶい褐色 ③白色粒・石英・黒色鉱物 ④口縁一部片	横口縁部貼付け後、底帯脇部に連続剥突が施される。4号住居跡内 後期初頭～後期中葉。	4号住居跡内 より出土
3	圓文土器 深鉢	口径 - 底径 - 器高 -	①普通 ②褐色 ③白色粒・石英・黒色鉱物 ④全体部片	無第I・圓文施文後、丸棒状工具による比叢が施される。3号住居跡内 称名寺I式。	3号住居跡内 より出土
4	弥生土器 甕	口径 (19.4) 底径 - 器高 -	①普通 ②明赤褐～にぶい褐色 ③白色粒・角閃石 ④口縁部中位1/5	外面 口縁部波状文、口縁部横撫で、下位施削で、類 似波状文、脇部上位波状文、中位施削で。 内部 口縁部横撫で、下位施削で、肩部施削で。	1号宿泊内 より出土
5	須恵器 甕	口径 - 幅み 2.6 器高 -	①濃元 ②灰色 ③黑色粒 ④腹み部残存	外面 傷縫形。 内部 傷縫形。	1号土坑群上 より出土
6	須恵器 甕	口径 - 幅み (3.7) 器高 -	①蓮元 ②灰白色 ③白色粒・褐色粒 ④幅み部天井3/4	外面 傷縫形。 内部 傷縫形。	2号作業場内 より出土
7	石器	石錐	長さ 2.85 幅 1.6 厚さ 0.5 重さ 1.26 g 黒曜石製。全体に押圧剥離による調整が施され る。基部には次掘後に組み立てる調整窪が施される。先端部の鋸刃は微細割離痕が顯著である。	2区より出土。	
8	石器	リタッヂド ・フレイク	長さ 2.2 幅 1.15 厚さ 5.4 g 黑曜石製。小型剥片の縁辺に急角度な剥離痕が 見られるが、調整削離であるかは不明瞭である。表面には時頃の古い剥離痕が認められる。	2号住居跡内 より出土	
9	石器	スクレーバ ー	長さ 7.1 幅 5.75 厚さ 1.25 重さ 55.58 g 灰岩製。薄型巻剥片を素材とし、両側面に 小さな側面削離を施す。刃部を作する。刃部周辺には磨耗痕が認められるが、刃部以外に も磨耗痕が認められる。打製斧を転用した可能性あり。	1区より出土	
10	石器	スクレーバ ー	長さ 7.2 幅 6.7 厚さ 1.05 重さ 51.72 g 灰岩製。表皮をもつ薄型剥片を素材とし、同 様に小さな側面削離を施し、刃部を作とする（片面調査）。刃部周辺には磨耗痕が認められる が、擦痕の方向は不明。	1区より出土	
11	石器	磨・凹・裏 石	長さ 10.5 幅 9.2 厚さ 6.8 重さ 637.06 g 角閃石安山岩製。磨石を凹・裏石として転用。 周縁・裏面中央には頗るな敲打痕、表面中央には磨耗痕が認められる。周縁・裏面の一部が黒 色に変色（焼けの付着か？）。	越路川一帯 より出土	
12	石器	磨・敲石	長さ (7.0) 幅 (8.7) 厚さ 5.3 重さ 376.69 安山岩製。上部欠損（被熱によるものか？）。 全体に磨耗痕が顯著で、下端及び表・裏面の一部に小さな敲打痕が認められる。	5号作業場内 より出土	
13	鉄矛		長さ 4.85 幅 3.2 厚さ 1.85 重さ 44.3 g	1号土坑群内 より出土	

第8表 出土遺物觀察表⑤

VI まとめ

1. 土葺屋根を有する堅穴住居跡について（第32図）


今回行った調査では、平安時代に帰属するものと想定される堅穴住居跡が8軒確認され、このうちの2分住居跡内で崩落した土葺屋根の痕跡を捉えるに至った。本来、堅穴住居跡の調査において、土葺屋根の検出は困難なものと思われる。しかし、本遺跡で調査した2号住居跡の場合は、遺構確認面からの残存深度が70cmと深いことや激しい焼失などの事由により、比較的良好な状態で崩落した上屋等を確認することができた。ここでは、焼失した2号住居跡内に残された様々な痕跡を基に向住居跡の構造について考察を加えた。

2号住居跡に残っていた上屋構造の痕跡は、焼上化した屋根土・茅状の炭化物・垂木状の木材と判断できる。焼上化した屋根土は堅穴住居跡の北西側半分で確認されており、埋没土の中位から下位にかけて分布する状況にあった。なお、焼上は住居跡北西側から南東方向に傾斜する（低くなる）ように検出され、住居跡中央からやや北西付近の焼土化が顕著である。焼土化した上の真下からは茅状の炭化物、さらに同炭化物の真下からは垂木状の木材が出土している。これらの材は、部分的な残存であったため、隅垂木や桁・梁・棟等の配置を確認するに至っていない。このような状況から、屋根の構築は、垂木の上に茅状の材を葺き、さらにその上に土を被せる構造と言えよう。時期は異なるものの、黒井峯遺跡（1990年石井）では、下から垂木→茅→土→茅となる3層構造が確認されているが、本遺跡の2号住居跡は茅状の材と土の2層構造の確認に留まっている。

屋根に伴う構築物のほかに、住居跡の壁面に薄く張り付くような状態で、材質不明の炭化物が確認されている。この材質不明の炭化物は木材ではなく、手で触るとハラハラと崩れ落ちてしまうような非常に脆い材である。このような材は、やはり黒井峯遺跡で網代窓として確認されており、本住居跡においても同様の可能性が指摘される。

このほか、住居跡の床面において、直径4cm、深さ5cm程の小ビットが2基確認されている（第9図参照）。このビットは掘り込みや打ち込み痕ではなく、地面が重みで沈んだような状態を示すものである。小ビット内には多量の炭化物が含まれておらず、可動式の梯子の基部が残存していたものと推測される。

ところで、冒頭で述べた通り本遺跡では8軒の堅穴住居跡が確認されているが、このうちの6軒は10世紀代に比定されるものである。6軒の住居跡を概観してみると、2号住居跡のように構造確認面からの掘り込みが70cmと深いものと、隣接する1分住居跡のように僅か15cmと浅いものとが見て取

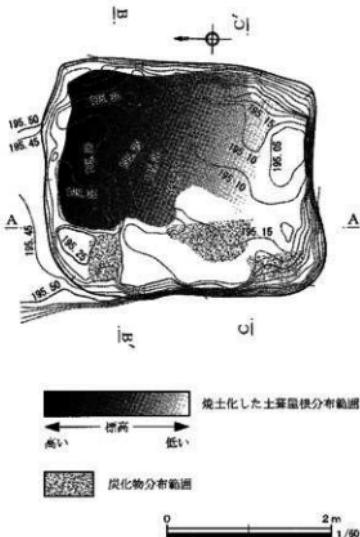

第32図 焼土化した土葺屋根の分布状況

れる。箕郷町周辺における10世紀代の自然現象等から、とりわけ大きく地形を変容させるような事象は見当たらない（群馬県史編さん委員会 1990 群馬県史）。本遺跡の堅穴住居跡に見られる掘り込み深度の違いは、当時からのものと考えられ、堅穴住居を構築する際、意図的に掘り込みが深いものと浅いものとを区別していたと言えよう。掘り込みが深い住居は、当然ながら多量の土が住居の空間外へ出され、それに対し、浅いものは空間外へ出される土量は少ないと想定される。住居跡から出る多量の土が岡堤帯や土葺屋根などに利用されることには既に周知（石井 1990 黒井峯遺跡）であり、本遺跡の2号住居跡にも当てはまる。それに対し、掘り込みの浅い住居跡は、掘削した土により、岡堤帯や土葺屋根を作り出すことは土量の関係上不可能であることから、平地式家屋に似た簡素な上屋構造であったことが想像される。

群馬県内において、II r - F P（榛名山ニッ岳伊香保テフラ：6世紀中頃）やII r - F A（榛名山ニッ岳波川テフラ：6世紀初頃）の影響で、上屋構造を残したまま埋もれた堅穴住居跡や半地式家屋は既に確認されており、古墳時代後期における家庭構築パターンの一つとして認識されている（石井 1990 黒井峯遺跡）。今回の調査で、柱構造等の違いはあるものの、土葺屋根が平安時代まで踏襲されていることや、必ずしも住居跡の上屋構造は同一ではないということを窺い知ることができた。2号住居跡で確認された土葺屋根の存在は、平安時代の集落形成や周辺環境を捉えていく上で、注目すべき事例と言えよう。


2.1 号配石墓の崩壊過程（第33図）

1号配石墓は集落内に置かれた平安時代（10世紀代）の墓と認識しているが、そのほぼ半分は現代の擾乱により壊されている状況にあった。しかし、残存している埋没土の観察により、本配石墓の埋没過程を捉えることができた。第V章で示した遺構事実記載に若干の補足を加えたい。

本配石墓の断面を見ると、下から鋪石状に敷かれた種（①層）→△s-Cを含む黒褐色土（②層）→礫集中部分（②'層）→As-Cを含む黒褐色土（③層）の順に堆積する状況を観察できた。注視すべきは、②層で、人為的に搅拌されている同層からは木質が付着した釘状の鉄製品が出土している。なお、同層最下位からは人骨と思われる骨片が出土していることから、本遺構を墓と認識するに至っている。木質が付着した釘状の鉄製品は木棺の存在を示すものであろう。ここで、木棺の存在を視野に入れた本遺構の崩壊過程を第33図に示してみた。構築時に形を留めていた棺が、時間の経過と共に腐敗し、上位に盛った土と据えられた礫が落盤したものと考えられる。さらに、落盤した礫の上に自然埋没土の③層が堆積し、現在の埋没状況へ姿を変えていったものと推測されよう。

参考文献

- 石井克己 1990 『黒井峯遺跡発掘調査報告書』子持村教育委員会
群馬県史編さん委員会 1990 『群馬県史 通史編 原始古代』群馬県
橋本原考古学会ほか 1995 『東日本における奈良・平安時代の墓制』東日本埋蔵文化財研究会松木大会準備委員会

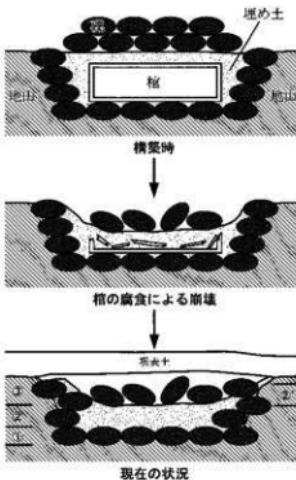


第33図 1号配石墓の崩壊過程図

写 真 図 版



遗址远景

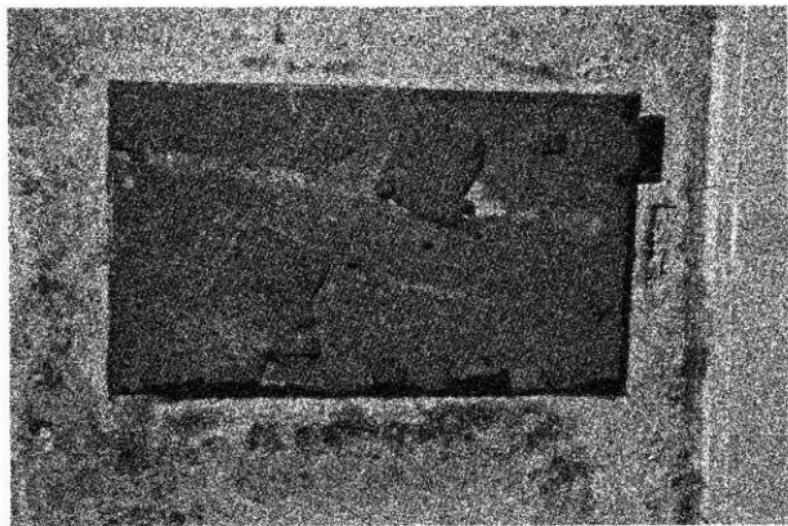


1区全景



2区全景



1号住居跡全景

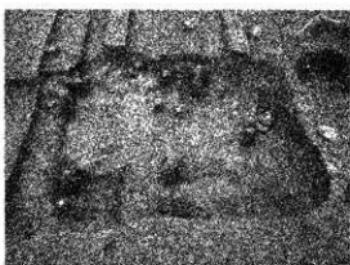


2号住居跡土葺屋被模出状況



2号住居跡土葺屋根断ち割り断面




2号住居跡茅状炭化物出土状況

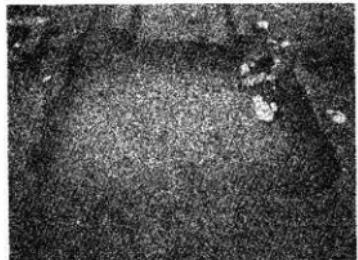


2号住居跡全景




2号住居跡カマド全景

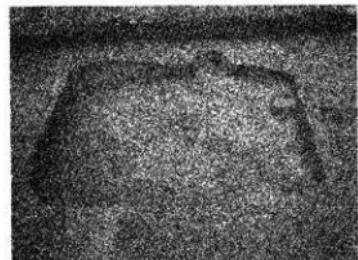

3号住居跡全景

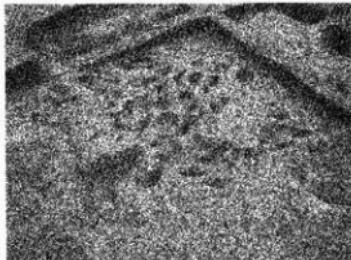

3号住居跡掘り方働き込み痕検出状況

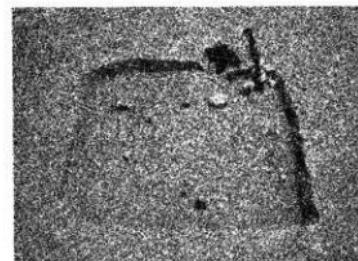

4号住居跡全景



5号住居跡全景




7号住居跡全景



7号住居跡遺物出土状況




6号住居跡全景

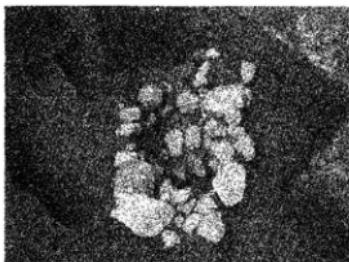


1号配石基全景



1号配石基囲り方遺物出土状況

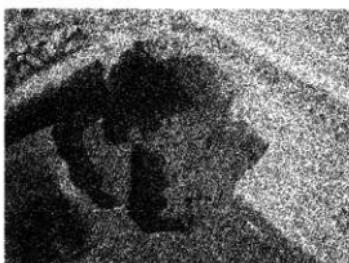


1号配石基掘り方全景

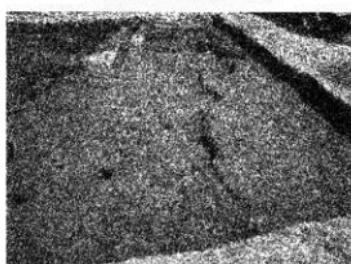

1号溝全景




1号土坑群全景

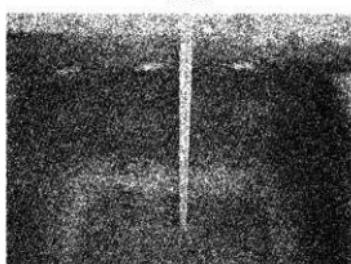


標準堆積土層




調査風景

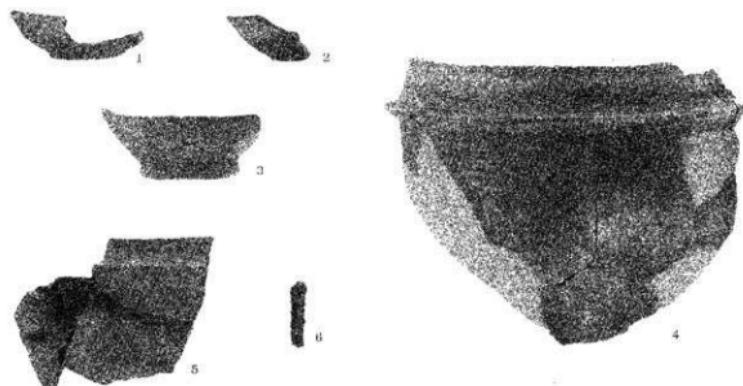


1号住居跡出土遺物

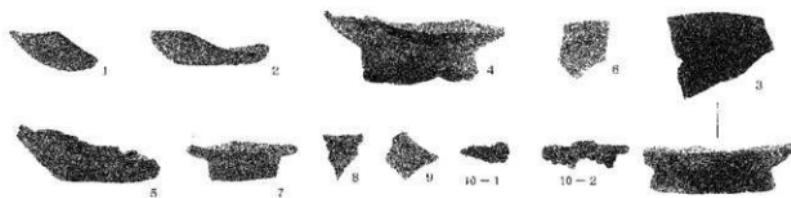

2号住居跡出土遺物

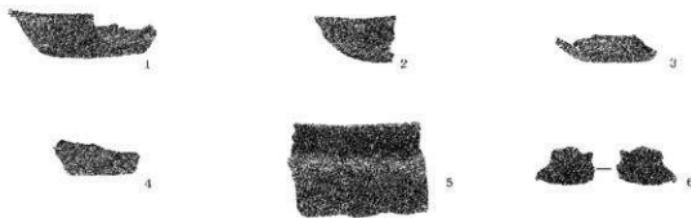

3号住居跡出土遺物

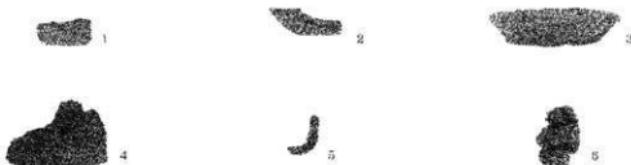


4号住居跡出土遺物




5号住居跡出土遺物



6号住居跡出土遺物

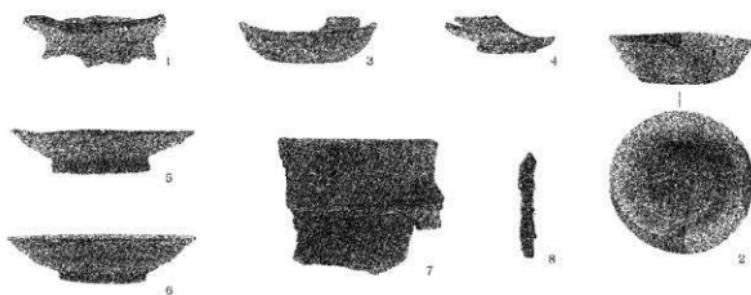

7号住居跡出土遺物

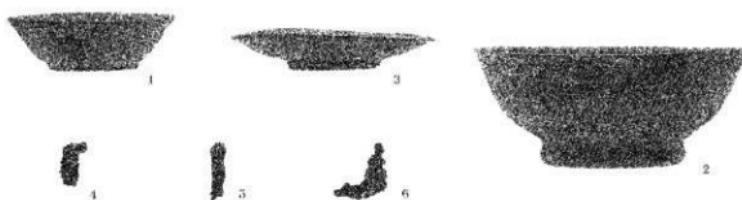

1号配石墓出土遺物



1号溝出土遺物



1号土坑群出土遺物



17号土坑出土遗物



20号土坑出土遗物




1



2



3

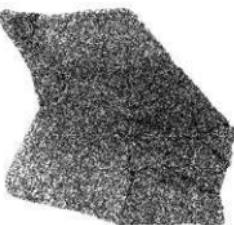

4



5



6




7




8



8

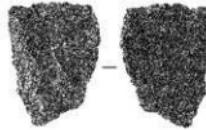

9

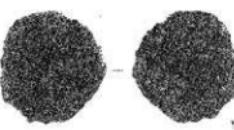


10



11



11

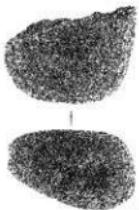

12



13

遗模外出土遗物

報告書抄録

書名	全徳森遺跡
副書名	宅地造成に伴う埋蔵文化財発掘調査
巻次	
シリーズ名	高崎市文化財調査報告書
シリーズ番号	第236集
編著者名	田口一郎 口沖剛史
編集機関	高崎市教育委員会 〒370-8501 群馬県高崎市高松町35番地1 Tel 027-321-1292
発行機関	高崎市教育委員会
発行年月日	平成21年3月31日

全徳森遺跡	群馬県高崎市真鍋町445番地1	102020	415	36° 23' 42"	138° 58' 04"	20080423	330 m ²	宅地造成
-------	-----------------	--------	-----	-------------	--------------	----------	--------------------	------

全徳森遺跡	集落	平安時代	堅穴住居跡	8軒	縄文土器	2号住居跡で焼失による
			配石墓	1基	石器	七葺屋根の落盤を確認。
			溝	1条	弥生土器	また、配石墓の確認は平
			土坑群	1群	十師器	安時代の集落内における
			上坑	22基	須恵器	墓域のあり方を示唆する
			ピット	16基	灰釉陶器	良好な資料と言える。
		A s-B降下以降	土坑	5基	羽釜 鉄製品	

高崎市文化財調査報告書第236集

全徳森遺跡 －宅地造成に伴う埋蔵文化財発掘調査－

平成21年3月23日印刷

平成21年3月31日発行

編集／高崎市教育委員会

発行／高崎市教育委員会

印刷／朝日印刷工業株式会社