

愛知県埋蔵文化財センター調査報告書 第214集

ほくざんかまあと

北山窯跡

かんすけかまあと

勘介窯跡

2020

公益財団法人愛知県教育・スポーツ振興財団

愛知県埋蔵文化財センター

序

やきもののまちとして知られる瀬戸市は、愛知県尾張地域の北東部に位置します。ここは岐阜県との県境に接するところでもあり、多治見市、土岐市などとともに日本有数の中心的な窯業地として、今日まで長い歴史と豊かな伝統を伝えてきた地域であります。

この瀬戸市域北東部、落合町の丘陵部にかけて立地する北山窯跡と勘介窯跡について、急傾斜地崩壊対策工事の対象地域に含まれることになり、両遺跡の発掘調査が行われました。調査は、平成 27・29 年度に公益財団法人瀬戸市文化振興財団と公益財団法人愛知県教育・スポーツ振興財団愛知県埋蔵文化財センターがそれぞれ実施し、北山窯跡では近代に操業した連房式登窯が 1 基、勘介窯跡では 16 世紀の戦国期の窯体 2 基と物原の広がりが確認されました。

調査された北山窯跡の連房式登窯は、明治 35 年に開窯されたものであり、本格的な遺跡の発掘調査事例として大変貴重な事例となりました。また勘介窯跡では操業期間の異なる 2 基の大窯が隣接する空間が捉えられ、戦国期の窯業生産の実態を伝える貴重な情報が得られました。

本書はこれらの成果をまとめたものであり、今後学術的な資料として広く活用されるとともに、埋蔵文化財の理解への一助となれば幸いと存じます。

最後になりましたが、調査に対しての御理解と御協力を賜りました関係諸機関ならびに地元の皆様、発掘調査や資料整理に参加協力していただきました多くの方々に厚くお礼を申し上げます。

令和 2 年 3 月

公益財団法人 愛知県教育・スポーツ振興財団
理事長 尾崎 亨

例　　言

- 本書は愛知県瀬戸市落合町地内に所在する北山窯跡・勘介窯跡（県遺跡番号 030970・030408）の発掘調査報告書である。
- 発掘調査は、急傾斜地崩壊対策工事（防災・安全）に伴う事前調査及び工事中の立会調査として、愛知県建設部から愛知県教育委員会を通じて委託を受けた公益財団法人瀬戸市文化財振興財団と公益財団法人愛知県教育・スポーツ振興財団愛知県埋蔵文化財センターが実施した。

（公財）瀬戸市文化振興財団埋蔵文化財センター

平成 27 年 8 月 5 日から 9 月 30 日まで 発掘調査 190 m²

平成 27 年 10 月 1 日から平成 28 年 3 月 10 日まで 立会調査

（公財）愛知県教育・スポーツ振興財団愛知県埋蔵文化財センター

平成 29 年 5 月 9 日から 5 月 26 日まで 発掘調査 100 m²

- 現地調査の担当者は次の通りである。

（公財）瀬戸市文化振興財団埋蔵文化財センター 岡本直久（所長） 松澤和人（主任）

（公財）愛知県教育・スポーツ振興財団愛知県埋蔵文化財センター

酒井俊彦（主任専門員） 武部真木（調査研究専門員） *（ ）内は刊行時役職

- 発掘調査および立会調査は、（株）永井組、（株）イビソク、（株）波多野組の協力を得て実施した。

- 調査にあたっては以下の関係機関の協力を得た。

愛知県尾張建設事務所 愛知県教育委員会文化財保護室

瀬戸市教育委員会 愛知県埋蔵文化財調査センター

- 発掘調査および報告書の作成にあたっては、以下の方々から指導・協力を賜った。（敬称略）

小澤一弘 太田攻 加藤真一 深川完雄 藤澤良祐 森山雄二郎 山下峰司

落合クリーニング店 株式会社永井組 曹洞宗龍洞山久雲寺

（発掘調査）

青山一甫 石黒義人 井上正昭 浦川百々子 加藤清美 加藤孝子 黒田泰史

杉井健二 杉本英子 中根千恵子 西田まゆみ 野村 忍 橋本 克 宮本勢津子

森川敏育 山下洋子 山中美代子

（整理作業）

遠藤満喜子 加藤孝子 野村 忍 山下洋子 山田達美 山中美代

阿部裕恵 鈴木好美 蘭智美 時田典子 堀田祐美 前田弘子 山田有美子 山本孝枝

- 本書は、（公財）瀬戸市文化振興財団埋蔵文化財センターにより平成 28 年度に刊行された『北山・勘介窯跡発掘調査概要報告書』（編集・執筆 松澤）を元にしている。その後に行われた発掘調査の成果に加え、出土遺物の整理作業、報告書刊行を（公財）愛知県教育・スポーツ振興財団愛知県埋蔵文化財センターが実施した。報告書編集は武部が担当した。執筆の分担については目次および本文中に示す通りである。なお第 5 章は（株）パレオ・ラボ 藤根 久・米田恭子の分析結果等を掲載した。（敬称略）

- 報告書に関する整理作業において、陶磁器類の実測・トレース業務は（株）島田組に、遺物写真撮影については写真工房・遊 金子知久に依頼した。（敬称略）

- 出土遺物の登録は、本書図版の掲載番号を元に整理を行った。

- 本書に示す座標値は、国土交通省に定められた平面直角座標第 VII 系に準拠する。海拔表記は東京湾平均海面（T.P.）の数値である。表記は世界測地系を用いている。

- 写真および図面などの調査記録については（公財）愛知県教育・スポーツ振興財団愛知県埋蔵文化財センターで保管している。

〒 498-0017 愛知県弥富市前ヶ須町野方 802-24 (0567-67-4163)

- 出土遺物は、愛知県埋蔵文化財調査センターで保管している。

〒 498-0017 愛知県弥富市前ヶ須町野方 802-24 (0567-67-4164)

目 次

第1章 調査の概要	1
1 遺跡の位置と地形	(松澤) 1
2 歴史的環境	(松澤) 2
3 発掘調査に至る経緯・経過	7
(1) 公益財団法人 濑戸市文化振興財団による調査	(松澤)
(2) 公益財団法人 愛知県教育・スポーツ振興財団 愛知県埋蔵文化財センターによる調査	(武部)
第2章 遺構	9
1 調査の方法	(松澤) 9
2 北山窯跡	(松澤・武部) 9
(1) 調査区の概要	
(2) 検出遺構	13
ア. 窯体 イ. 物原 ウ. 平坦面 エ. 通路状遺構	
オ. 補足 (窯体断面)	
3 勘介窯跡	(松澤) 17
(1) 調査区の概要	
(2) 検出遺構	
ア. 1試掘坑 イ. 2試掘坑 ウ. 勘介1号窯遺構 (窯体・灰原) エ. 勘介2号窯遺構 (窯体・灰原)	
第3章 遺物	(松澤・武部) 23
1 北山窯跡	23
(1) 陶器製品	
(2) 磁器製品	
(3) その他	
(4) 窯道具類	
2 勘介窯跡	44
(1) 勘介1号窯	44
(2) 勘介2号窯	48
第4章 自然科学分析	((株) バレオ・ラボ 藤根・米田) 87
北山窯跡の焼成室床材の材料分析	
第5章 総括	(松澤・武部) 94

掲載遺物一覧表

写真図版

挿図目次

図 1 濑戸市の位置と地形	1
図 2 濑戸市域の地質	2
図 3 北山・勘介窯跡周辺の地形（縮尺 1/20,000）	3
図 4 北山・勘介窯跡周辺の地形（縮尺 1/20,000）	5
図 5 北山・勘介窯跡調査地点位置図（縮尺 1/5,000）	8
図 6 北山・勘介窯跡の調査範囲（縮尺 1/250）	10
図 7 北山・勘介窯跡 調査区配置図（縮尺 1/250）	11
図 8 北山窯跡 窯体実測図（1）（縮尺 1/40）	12
図 9 北山窯跡 窯体実測図（2）（縮尺 1/40）	13
図 10 北山・勘介窯跡調査区位置図（縮尺 1/100）	14
図 11 北山窯跡 調査範囲南壁土層断面図（縮尺 1/80）	16
図 12 北山窯跡 窯体残存部土層断面図（縮尺 1/80）	16
図 13 勘介窯跡 1 試掘坑実測図（縮尺 1/40）	18
図 14 勘介窯跡 2 試掘坑実測図（縮尺 1/40）	20
図 15 勘介 1 号窯被熱範囲実測図（縮尺 1/20）	21
図 16 勘介 2 号窯窯体実測図（縮尺 1/20）	22
図 17 北山窯跡出土遺物 1 (1/3)	24
図 18 北山窯跡出土遺物 2 (1/3)	26
図 19 北山窯跡出土遺物 3 (1/3)	28
図 20 北山窯跡出土遺物 4 (1/3)	29
図 21 北山窯跡出土遺物 5 (1/3)	30
図 22 北山窯跡出土遺物 6 (1/3)	31
図 23 北山窯跡出土遺物 7 (1/3)	32
図 24 北山窯跡出土遺物 8 (1/3)	33
図 25 北山窯跡出土遺物 9 (1/3)	34
図 26 北山窯跡出土遺物 10 (1/3)	35
図 27 北山窯跡出土遺物 11 (1/3, 1/6)	36
図 28 北山窯跡出土遺物 12 (1/3)	37
図 29 北山窯跡出土遺物 13 (1/3)	38
図 30 北山窯跡出土遺物 14 (1/3, 1/6)	39
図 31 北山窯跡出土遺物 15 (1/6)	40
図 32 北山窯跡出土遺物 16 (1/3)	41
図 33 北山窯跡出土遺物 17 (1/3)	42
図 34 勘介 1 号窯跡出土遺物 1 (1/3)	45
図 35 勘介 1 号窯跡出土遺物 2 (1/3)	47
図 36 勘介 1 号窯跡出土遺物 3 (1/3)	49
図 37 勘介 1 号窯跡出土遺物 4 (1/3)	51
図 38 勘介 1 号窯跡出土遺物 5 (1/3)	53
図 39 勘介 1 号窯跡出土遺物 6 (1/3)	55
図 40 勘介 1 号窯跡出土遺物 7 (1/3)	56

図 41 勘介 1 号窯跡出土遺物 8 (1/3)	57
図 42 勘介 1 号窯跡出土遺物 9 (1/3)	58
図 43 勘介 1 号窯跡出土遺物 10 (1/3)	59
図 44 勘介 1 号窯跡出土遺物 11 (1/3)	60
図 45 勘介 1 号窯跡出土遺物 12 (1/3)	61
図 46 勘介 1 号窯跡出土遺物 13 (1/3)	62
図 47 勘介 1 号窯跡出土遺物 14 (1/3)	63
図 48 勘介 1 号窯跡出土遺物 15 (1/3)	64
図 49 勘介 1 号窯跡出土遺物 16 (1/3)	65
図 50 勘介 1 号窯跡出土遺物 17 (1/3, 1/6)	66
図 51 勘介 2 号窯跡出土遺物 1 (1/3)	67
図 52 勘介 2 号窯跡出土遺物 2 (1/3)	68
図 53 勘介 2 号窯跡出土遺物 3 (1/3)	69
図 54 勘介 2 号窯跡出土遺物 4 (1/3)	70
図 55 勘介 2 号窯跡出土遺物 5 (1/3)	71
図 56 勘介 2 号窯跡出土遺物 6 (1/3)	72
図 57 勘介 2 号窯跡出土遺物 7 (1/3)	73
図 58 勘介 2 号窯跡出土遺物 8 (1/3)	74
図 59 勘介 2 号窯跡出土遺物 9 (1/3)	75
図 60 勘介 2 号窯跡出土遺物 10 (1/3)	76
図 61 勘介 2 号窯跡出土遺物 11 (1/3)	77
図 62 勘介 2 号窯跡出土遺物 12 (1/2, 1/3)	78
図 63 勘介 2 号窯跡出土遺物 13 (1/3)	79
図 64 勘介 2 号窯跡出土遺物 14 (1/3)	80
図 65 勘介 2 号窯跡出土遺物 15 (1/3)	81
図 66 勘介 2 号窯跡出土遺物 16 (1/3)	82
図 67 勘介 2 号窯跡出土遺物 17 (1/3)	83
図 68 勘介 2 号窯跡出土遺物 18 (1/3)	84
図 69 勘介 2 号窯跡出土遺物 19 (1/3)	85
図 70 勘介 1 号窯・2 号窯の匣鉢と窯印（模式図）	86
図 71 分析試料と態度の偏光顕微鏡写真 (1)	92
図 72 分析試料と態度の偏光顕微鏡写真 (2)	93
図 73 北山窯跡構造図（縮尺 1/100）	95
図 74 勘介窯跡構造図（縮尺 1/250）	97

挿表目次

表 1 北山・勘介窯跡周辺遺跡一覧表	4
表 2 北山窯跡出土遺物の文字・記号(1)	42
表 3 北山窯跡出土遺物の文字・記号(2)	43
表 4 北山窯跡床砂・製品の胎土分析試料	87
表 5 各試料の粘土中の微化石と砂粒組成の特徴記載	89
表 6 胎土中の粘土および砂粒の特徴	89
表 7 岩石片の起源と組み合わせ	90
表 8 北山窯跡出土遺物の重量	94
表 9 北山窯跡出土陶器の主要器種	96
表 10 北山窯跡出土磁器の主要器種	96
表 11 勘介窯跡出土遺物(器種・重量)	98

写真図版目次

図版 1 北山・勘介窯跡航空写真(北山窯跡・勘介窯跡周辺風景 昭和32年撮影)	3. 遺跡付近全景(北から 平成29年) 4. 北山窯跡調査準備状況 (北西から 平成29年)
図版 2 北山窯跡・勘介窯跡より北東方向 上品 野地区をのぞむ(平成29年) 北山窯跡・勘介窯跡全景(平成29年)	北山窯跡完掘状況(南東から) 窯体完掘状況(南から)
図版 3 北山窯跡・勘介窯跡 調査前風景 (平成27年) 北山窯跡 調査前風景(平成29年)	図版 5 左 1. 窯体完掘状況(南から) 2. 窯体西半完掘状況(南から) 3. 窯体完掘状況(北から) 4. 窯体煙道煙突検出状況(西から)
図版 4 左 1. 遺跡付近遠景 土岐市方面を望む (北方向) 2. 遺跡付近遠景 濑戸市街方面を望む (南方向) 3. 調査前風景(西から 平成27年) 4. 調査前風景(南東から 平成27年)	図版 6 左 1. 窯体コクド完掘状況(東から) 2. 窯体東半完掘状況(南から) 3. 窯体東半完掘状況(北東から) 4. 窯体東半完掘状況(南から)
図版 4 右 1. 遺跡付近遠景(北西方向) 2. 遺跡付近遠景(西方向)	図版 7 左 1. 煙突・西煙道完掘状況(北から) 2. 煙突裏込め石材検出状況(西から) 3. 西煙道東壁完掘状況(西から) 4. 西煙道西壁完掘状況(東から)

- 図版 7 右
- 煙突完掘状況（南から）
 - 煙突完掘状況（北から）
 - 煙突完掘状況（西から）
 - 煙突完掘状況（東から）
- 図版 8 左
- 東煙道完掘状況（西から）
 - 東煙道土管検出状況（東から）
 - 東煙道暗渠天井部検出状況（北から）
 - 窯体中軸断割り土層断面（西から）
- 図版 8 右
- 横軸（窯体東脇）断割り土層断面（南から）
 - B7・C7 北壁土層断面（南から）
 - A7・Z7 南壁土層断面（北から）
 - 山ノ神現況（南から）
- 図版 9 左
- 調査区東半完掘状況（東から 平成 27 年）
 - 調査範囲全景（東から 平成 29 年）
 - 調査区東半完掘状況（東から）
 - 南側断面 整地層・物原層（南から）
- 図版 9 右
- 通路状遺構完掘状況（東から）
 - 平坦面完掘状況（南西から）
 - 平坦面上石列検出状況（北西から）
 - 南側断面東部 土層断面（南から）
- 図版 10 右
- 立会調査範囲断面（北から）
 - 立会調査範囲断面（北西から）
 - 立会調査作業風景（東から）
 - 立会調査 体床面の一部（東から）
- 図版 10 左
- 窯体残存部断面 1（北から）
 - 窯体残存部断面 2（北から）
 - 窯体残存部断面 3（北から）
 - 窯体残存部断面 4（北から）
- 図版 11 左
- 試掘坑西壁土層断面（南東から）
 - 試掘坑南半西壁土層断面（東から）
 - 試掘坑南半東壁土層断面（西から）
 - 勘介窯跡西半調査後全景
 - 試掘坑完掘状況（北から）
- 図版 11 右
- 試掘坑完掘状況（南から）
- 2.2 試掘坑完掘状況（北から）
- 3.2 試掘坑北壁土層断面（南から）
- 4.2 試掘坑東壁土層断面（西から）
- 図版 12 左
- 勘介 1 号窯検出状況（南東から）
 - 勘介 1 号窯検出状況（北から）
 - 勘介 2 号二次窯完掘状況（北から）
 - 勘介 2 号一次窯完掘状況（北から）
- 図版 12 右
- 勘介 2 号二次窯完掘状況（北西から）
 - 勘介 2 号二次窯完掘状況（東から）
 - 勘介 2 号二次窯天井支柱痕検出状況（北西から）
 - 勘介 2 号一次窯焼台出土状況（東から）
- 図版 13 左
- 勘介 2 号窯横軸東半断割り土層断面（北から）
 - 勘介 2 号窯横軸西半断割り土層断面（北から）
 - 勘介 2 号一次窯完掘状況（北西から）
 - 勘介 2 号一次窯天井支柱痕検出状況（北西から）
- 図版 13 右
- A7・Z7 区南壁土層断面（北から）
 - ZT7 区西壁土層断面（東から）
 - ZU6 区北壁土層断面（南から）
 - ZV6 区北壁土層断面（南から）
- 図版 14
- 北山窯の焼成品
(陶器・磁器 / 北山窯跡)
- 北山窯の窯道具類
- 図版 15
- 勘介第 1・2 号窯の焼成品
勘介第 1・2 号窯の窯道具類
- 図版 16
- 北山窯跡出土遺物（陶器製品・磁器製品）
- 図版 17
- 北山窯跡出土遺物（磁器製品）
- 図版 18
- 北山窯跡出土遺物（磁器製品）
- 図版 19
- 北山窯跡出土遺物（窯道具類）
- 図版 20
- 北山窯跡出土遺物

図版 21	図版 26
北山窯跡出土遺物（銘・刻印など）	勘介窯跡出土遺物（2号窯）
図版 22	図版 27
北山窯跡・勘介窯跡出土遺物（1号窯）	勘介窯跡出土遺物（2号窯）
図版 23	図版 28
勘介窯跡出土遺物（1号窯）	勘介窯跡出土遺物（2号窯）
図版 24	図版 29
勘介窯跡出土遺物（1号窯）	勘介窯跡出土遺物（2号窯）
図版 25	図版 30
勘介窯跡出土遺物（2号窯）	勘介窯跡出土遺物（窯道具類）

<<CD-ROM 収録データ >>

- ・報告書 PDF データ
- ・登録遺物一覧表
- ・『概要報告書』遺物観察表
- ・窯体残存部壁面写真（平成 29 年）

第1章 調査の概要

第1節 遺跡の位置と地形(図1～3、写真図版1)

瀬戸市は名古屋市の東部に位置し、東西12.8km、南北13.6km、周囲約50km、面積111.40km²である。^{*1}旧尾張国の東北端に位置していて、周囲は岐阜県多治見市、土岐市および旧尾張国の春日井市、名古屋市、尾張旭市、長久手市、ならびに旧三河国の豊田市の7市と境を接する。

瀬戸市には、東部に位置する三国山(標高701m)、猿投山(標高629m)を頂点とする、北部山地および東部山地があり、西部にかけては標高100～200mの低丘陵地を形成している。これらの丘陵地は、水野川、瀬戸川、矢田川によって開析され、穴田丘陵、水野丘陵、菱野丘陵、幡山丘陵と呼称される。なお、各河川流域には、堆積物によって、盆地や沖積地が形成されている。

地質的には、瀬戸市域は、水野川以北では中・古生層、そのほかは花崗岩類を基盤とし、南西部の丘陵低地は堆積物に覆われる。新第3紀中新世の品野層が中央部から北部に分布し、さらに鮮新世の瀬戸層群に区分される瀬戸陶土層および矢田川累層が分布している。

品野層は、崖錐性の角礫岩層・凝灰質シルト岩層・砂岩層から成り、風化すると赤茶色になり、乾燥するとサイコロ状に割れて細かくなる凝灰質シルト層と、巨石を含むホルンフェルスを主体とした角礫層から構成される。^{*2}


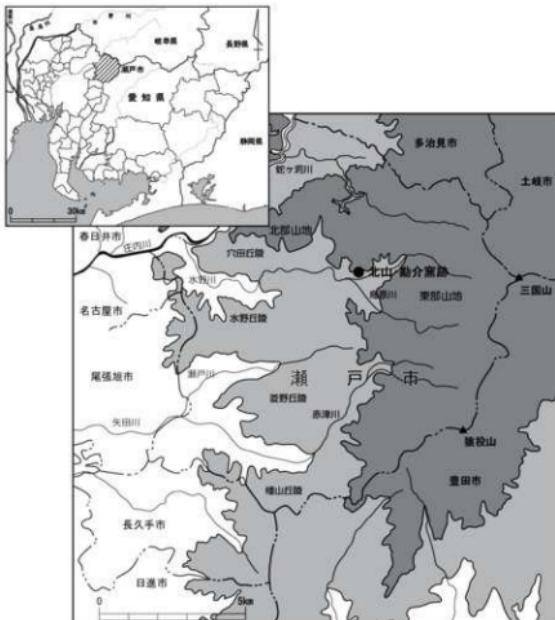


図1 瀬戸市の位置と地形

勘介窓跡と北山窓跡は、瀬戸市の中央部やや北寄りに位置し、水野川と鳥原川の合流点付近、品野盆地の北側にあたる水野川右岸丘陵に所在し、東側には支流の寺前川が南方へ流下する。この丘陵は品野層の分布域であり、崖錐性の角礫岩層・凝灰質シルト岩層・砂岩層により形成されている。


第2節 歴史的環境(図4・5, 表1)

北山・勘介窓跡が位置する丘陵地は、水野川と支流の鳥原川との合流点付近、水野川右岸にあたる北部山地であり、南側には、水野川と鳥原川によって形成された品野盆地が拡がる。盆地内の河川が形成した沖積地や周辺の丘陵地において、旧石器時代から近世にかけての遺跡が知られている。^{*3} 水野川の上流左岸の上品野遺跡^{*4}において台形石器が出土し、旧石器時代後期まで遡ることが明らかにされている。また、縄文時代の遺跡は、水野川左岸には縄文時代の草創期の尖頭器のほか中期から晩期の土器が出土した品野西遺跡^{*5}、鳥原川右岸に縄文時代草・前期の岩屋堂遺跡^{*6}や中期の鳥原縄文遺跡^{*7}が知られ、水野川の上流域の上品野蟹川遺跡^{*8}では、縄文時代後期から弥生時代前期の土器が出土している。また、上品野遺

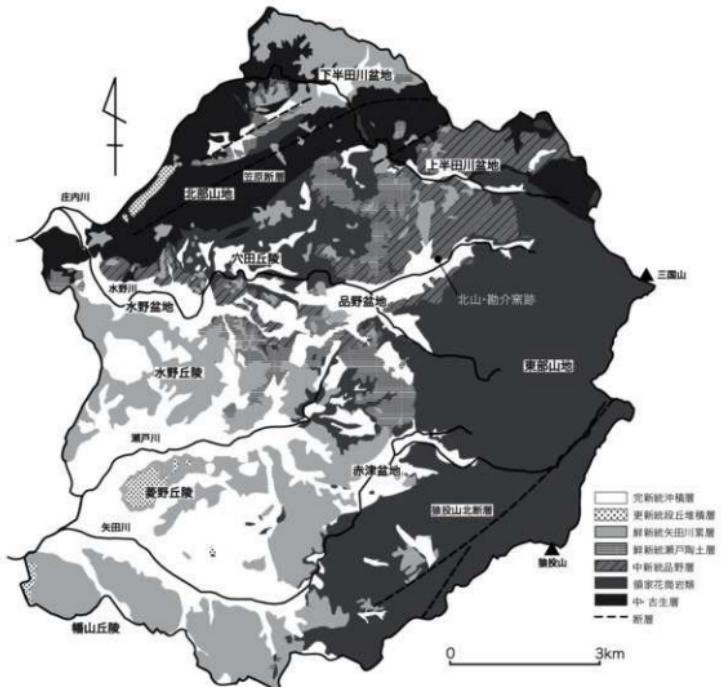

瀬戸市史編纂委員会1986『瀬戸市史』資料編二自然および
愛知県1997『愛知県活断層アトラス』を引用一部改編


図2 瀬戸市域の地質

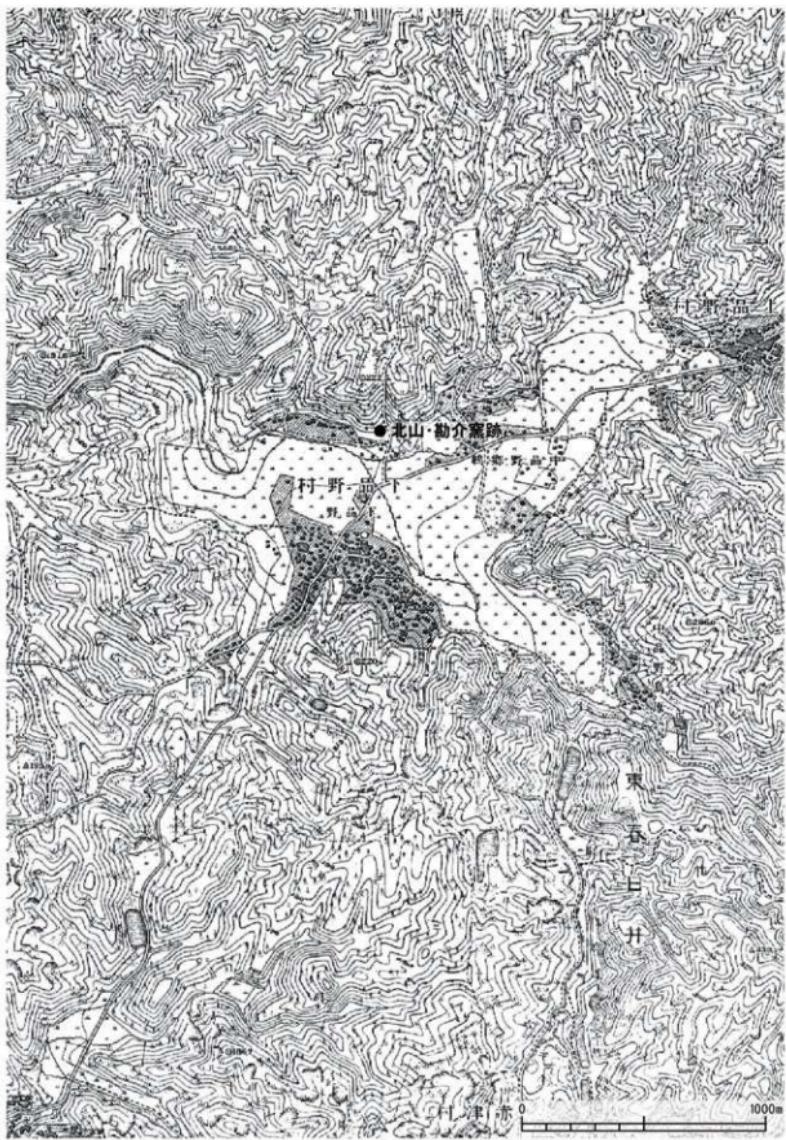

「この地図は、明治24年測量 大日本帝国陸地測量部発行二万分の一地形図「瀬戸」を使用したものである。」

図3 北山・勘介窯跡周辺の地形 (縮尺 1/20,000)

表1 北山・勘介窯跡周辺遺跡一覧表¹⁾：北山・勘介窯跡周辺遺跡一覧表

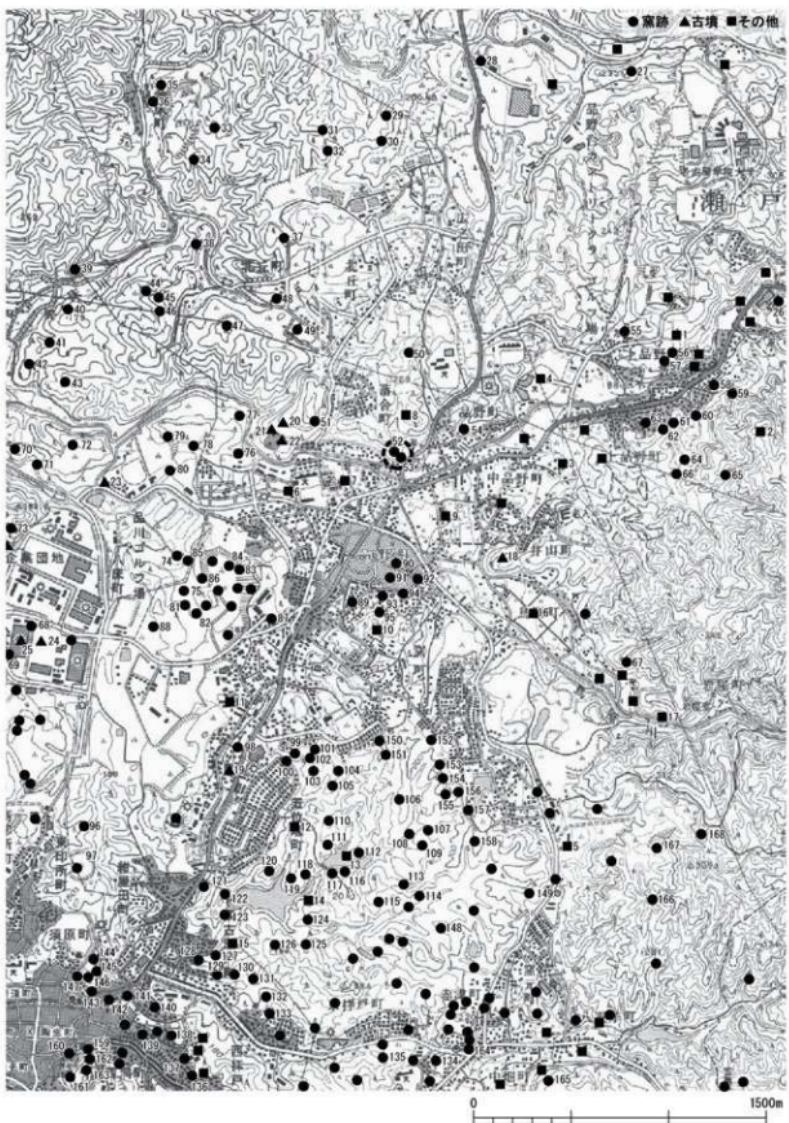

「この地図は、国土地理院発行の2万5千分の1地形図「高麗寺」「瀬戸」「多治見」「兼我山」を使用したものである。」

図4 北山・勘介墓跡周辺の地形（縮尺1/25,000）

跡^{*9}でも、繩文時代晚期から弥生時代にかけて貯蔵穴群や古墳時代の集落跡が確認されたほか、古代から中世の集落跡が確認されており、品野地区の実態が明らかにされつつある。

また、水野川流域の丘陵地には、いずれも古墳時代後期に属すると考えられる円墳が分布する。市域には120余基の古墳があり、約半数がこの水野川流域に分布している。このうち、品野盆地では、3基の天白古墳群^{*10}がわずかにまとまるものの、八床古墳^{*11}、井山古墳^{*12}が確認されるにすぎず大変希薄である。

このほか、窯業生産遺跡である窯跡は盆地周辺の丘陵地から比較的多く確認されている。これらは、13世紀から14世紀にかけての山茶窯跡や古瀬戸前期から後期にかけての施釉陶器窯だけではなく、集落に近接する丘陵部の末端に窯跡が築かれるようになる古瀬戸後期終末の窯跡である、西窯2号窯跡^{*13}や桑下窯跡^{*14}が水野川上流部の右岸で確認されている。なお、続く大窯期の窯跡は西窯跡^{*15}や桑下東窯跡^{*16}のほか、水野川と鳥原川との合流点付近の水野川左岸の盆地に近接した丘陵地の末端部で落合窯跡^{*17}、勘介窯跡^{*18}が知られている。

また、盆地周辺の丘陵地には落合城・桑下城・品野城・山崎城などの中世城館^{*19}が確認されており、このうち桑下城^{*20}で発掘調査が実施されており、大窯の桑下東窯跡との関連が指摘されている。

このほか、盆地南部に近接する丘陵地には窯町A～D窯跡^{*21}が確認されており、連房式登窯のほか大窯の存在が推定されている。なお、磁器生産の窯跡^{*22}も確認されている。

註

- 1)『瀬戸統計書』瀬戸市 2015
- 2)『瀬戸市史 資料編二 自然』瀬戸市史編纂委員会 1986
- 3)『瀬戸市詳細遺跡地図』瀬戸市教育委員会 1997
- 4)『上品野遺跡』財团法人 愛知県教育サービスセンター 愛知県埋蔵文化財センター 2005
- 5)『品野西遺跡』財团法人 瀬戸市埋蔵文化財センター 1997
- 6)『岩屋堂遺跡』『瀬戸市詳細分布調査報告書』瀬戸市教育委員会 1997
- 7)『鳥原糞文遺跡』『瀬戸市詳細分布調査報告書』瀬戸市教育委員会 1997
- 8)『上品野蟹川遺跡』財团法人 瀬戸市埋蔵文化財センター 1998
- 9) 前掲註(4)
- 10)「天白古墳」『瀬戸市詳細分布調査報告書』瀬戸市教育委員会 1997
- 11)「八床古墳」『瀬戸市詳細分布調査報告書』瀬戸市教育委員会 1997
- 12)「井山古墳」『瀬戸市詳細分布調査報告書』瀬戸市教育委員会 1997
- 13)「西窯2号窯」『瀬戸市詳細分布調査報告書』瀬戸市教育委員会 1997
- 14)「2.桑下窯跡」「瀬戸古窯址群II—古瀬戸後期様式の編年—」『瀬戸市歴史民俗資料館研究紀要X』瀬戸市教育委員会 1991
- 15)「7.西窯」「瀬戸市歴史民俗資料館研究紀要V」瀬戸市教育委員会 1986
- 16)『桑下東窯跡』(公財)愛知県教育・スポーツ振興財團 愛知県埋蔵文化財センター 2011
- 17)「9.落合窯」「瀬戸市歴史民俗資料館研究紀要V」瀬戸市教育委員会 1986
- 18)「10.勘介窯」「瀬戸市歴史民俗資料館研究紀要V」瀬戸市教育委員会 1986
- 19)『中世城跡調査報告書I (尾張地区)』愛知県教育委員会 1991
- 20)『桑下城』(公財)愛知県教育・スポーツ振興財團 愛知県埋蔵文化財センター 2013
- 21)「窯町A～D窯跡」『瀬戸市詳細分布調査報告書』瀬戸市教育委員会 1997
- 22) 稲荷神社窯跡など數カ所が確認されている。『瀬戸市詳細分布調査報告書』瀬戸市教育委員会 1997

第3節 発掘調査に至る経緯・経過

(1) 公益財団法人 漢戸市文化振興財団による調査

漢戸市落合町地内 の丘陵地において、「急傾斜地崩壊対策工事（防災・安全）」が愛知県尾張建設事務所により実施されることとなった。当該地には北山窯跡および勘介窯跡が所在していることから、この事業に伴う事前調査として北山窯跡と勘介窯跡の発掘調査が実施された。

現地調査は、公益財団法人漢戸市文化振興財団が愛知県尾張建設事務所より受託した「急傾斜地崩壊対策工事（防災・安全）の内埋蔵文化財調査業務委託」により実施することとなった。

発掘調査は平成27年8月5日から9月30日まで実施し、工事着手とともに、引き続き平成28年3月11日までの期間で立会調査を実施した。

北山・勘介窯跡発掘調査は、平成27年7月より現地作業のための事前準備を開始し、現地調査は8月5日から開始した。（図6、写真図版3,5）

発掘調査では、北山窯跡の位置する北東丘陵斜面を中心に、工事用仮設道路建設予定地に調査区を設定した。調査区は当初地上に窯体の一部が露出する箇所を中心に設定した。ただし、調査開始時に伐採木が調査地の一部（東端）を被っており、現況地形を確認することが困難な部分も認められた。このため、東端部では伐採して除去したち設定した。

調査はまず調査区南側の窯体の断面が露出をする崖面を精査したところ崖面に拡がる窯体の一部を検出した。この崖面を横軸として、5m×5mのグリッドを6カ所設定した。表土を除去したところ、窯体部分は北側へも遺構が続くことから、推定される窯体の中軸ラインを設定するとともに横軸を設定し窯体の調査を進めた。その後、窯体の末端部と推定した地点から煙突と思われる基礎も確認でき、本来の中軸とは異なることから、あらためて中軸を設定した。また、窯体部分の東側では通路状遺構や石垣および窯脇の平坦面を検出し、西側でも平坦面の一部を確認している。

また、勘介窯跡では2カ所において試掘坑を設定し遺構の確認調査を実施した。

これらの掘削作業はすべて人力で行い、表土層の除去から調査を進め、遺構検出ののち、平面図および断面図を作成し、写真撮影を実施した。その後、現況地形測量を実施するとともに9月30日発掘調査を終了した。10月1日工事が開始されたことから、引き続き立会い調査を進め、勘介窯跡では2基の窯体と灰原、北山窯跡の平坦面と物原を確認し、3月10日すべての現地作業を終了した。調査面積は約190m²である。


現地調査終了後、概要報告書の作成作業を実施し、執筆および編集の作業を経て、平成28年3月18日概要報告書を刊行した。

(2) 公益財団法人 愛知県教育・スポーツ振興財団愛知県埋蔵文化財センターによる調査

同工事計画の変更に伴い、北山窯跡の隣接地に新たに調査の必要性が生じた。そのため、既に調査が終了した範囲の北側に隣接する斜面地形について、平成29年5月9日から26日にかけて100m²の面積の調査を行った。追加された調査地点は物原（トチ層）と平坦面・通路に続く部分であり、物原層の掘削と排水処理等を機械掘削で行い、平坦面と通路部分の調査を中心に人力掘削で進めた。国土座標（世界測地系）を用いて記録（測量）を行い、立会調査の扱いとなった南側（民家側）に残る窯体の一部については、北側崖面の断面観察と記録を行った。調査による出土資料は磁器製品などを中心にコンテナ10箱程度と築窯時に形成された整地層よりコンテナ2箱の大窯製品を採集した。

参考文献

『漢戸市詳細地図』漢戸市教育委員会 1997

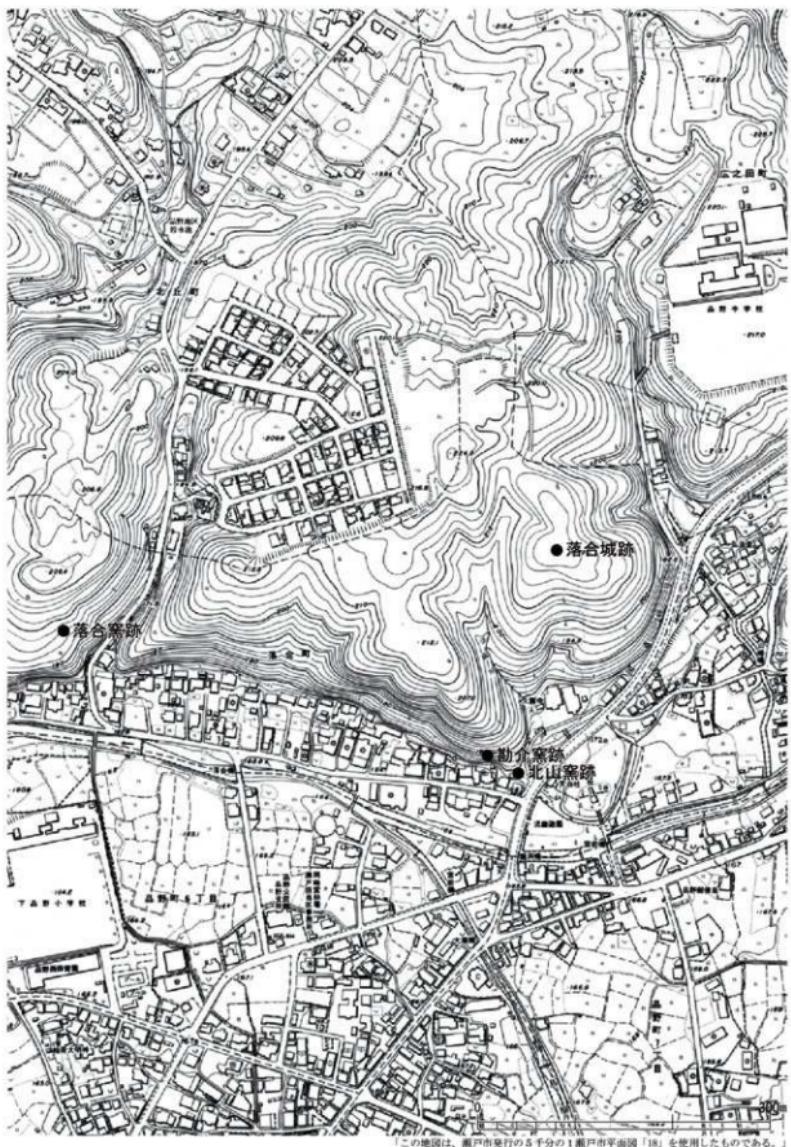

「この地図は、灘戸市発行の5千分の1灘戸市平面図「B」を使用したものである。」

図5 北山・勘介塙跡調査地点位置図 (縮尺 1/5,000)

第2章 遺構

第1節 調査の方法(図6,7)

平成27年8月5日から平成28年3月10日にかけて現地調査を実施した。調査地点は水野川の右岸の丘陵北斜面に位置しており、北山窯跡の窯体が所在する丘陵斜面とその西側にあたる勘介窯跡が位置する丘陵斜面である。

調査区は北山窯跡が露出する崖面地点を中心として、 $5\text{m} \times 5\text{m}$ のグリッドを設定している。グリッドは北山窯跡の窯体が露出する崖面に直交する方向を主軸とした $5\text{m} \times 5\text{m}$ で設定した。グリッドラインは、斜面上方の北西方向から南東東方向へ6～8の数字、北西方向から南東方向へA～Eのアルファベットをあて、各グリッドの名称は、北端隅のポイント名称をあてた(図6)。調査面積は約190 m²である。グリッドの設定は $5\text{m} \times 5\text{m}$ の範囲を標準としたが、工事用の作業道路部分として掘削される範囲としていることから、変形部分が多い。調査区の掘削は何れも表土からすべて人力で行い、上層の連構面を確認した上で掘削をとどめている。すべての調査区で平面および土層断面の測量と写真撮影を実施した。その後、断割り調査を実施し、下層の遺構を確認するとともに、窯体の下層に堆積した物原の掘削を進め、平面および土層断面の測量と写真撮影を実施した。また、発掘調査後半において調査区の約190 m²について地形測量を実施して9月30日発掘調査を終了した。

なお、勘介窯跡では2カ所において試掘坑を設定し遺構の確認を実施している。

発掘調査を終了後引き続き10月1日から実施した立会調査では、勘介窯跡の2基の窯体と灰原を確認し、平成28年3月10日に終了した。

第2節 北山窯跡

(1) 調査区の概要・検出遺構(図8～10,写真図版2～10)

今回調査を行った調査区の基本層序は、窯体や平坦面造成に伴う大規模な盛土や変更がなされていて、地山が掘削された地点や盛土が認められる地点もある。概ね上層に腐植土(表土)があり、その下層では盛土を確認した。表土層は地点により若干色調が変化するものの、一般的に灰褐色を呈し粒径は細かく、小礫を含む。地山は砂礫層で、角礫が多く混在する。


調査区で確認できた遺構は、中央付近の窯体および西側と東側に分かれて分布する。調査区の中央では窯体をはじめ、東側隣接地点から窯体に付属する窯脇平坦面(写真図版5上)を検出した。西半では、窯体脇には石垣があり、この石垣の西側には平坦面1が確認でき、窯体に並行する石垣だけでなくこれに直交する石垣(石列)も確認した。また、東半では、調査区東端から南北にのびる通路状遺構1の一部とともに並行する溝(写真図版9左1)が確認されており、溝にかかる自然石の橋と北側へ続く通路状遺構2(写真図版9左1)のほか窯脇と通路状遺構2の脇、溝脇にそれぞれ石垣を検出した。なお、窯体の北側にあたる調査区北半では窯体奥側に堆積する物原および平坦面2の一部を確認している。

なお、立会調査において、北山窯の西側にかけて拡がる平坦面1の西側部分の一部が検出でき、この平坦面の下に堆積する物原の下層にも新たに平坦面(写真図版8右3)が確認できた。

このほか、本窯の近接地である窯体北側の丘陵斜面中腹に山ノ神が祭られている(写真図版8右4)。

以下、各遺構について窯体、物原、平坦面、通路状遺構に分けて概要を解説する。

圖 6 北山・勘介窯跡 調査範囲位置図 (縮尺 1/250)

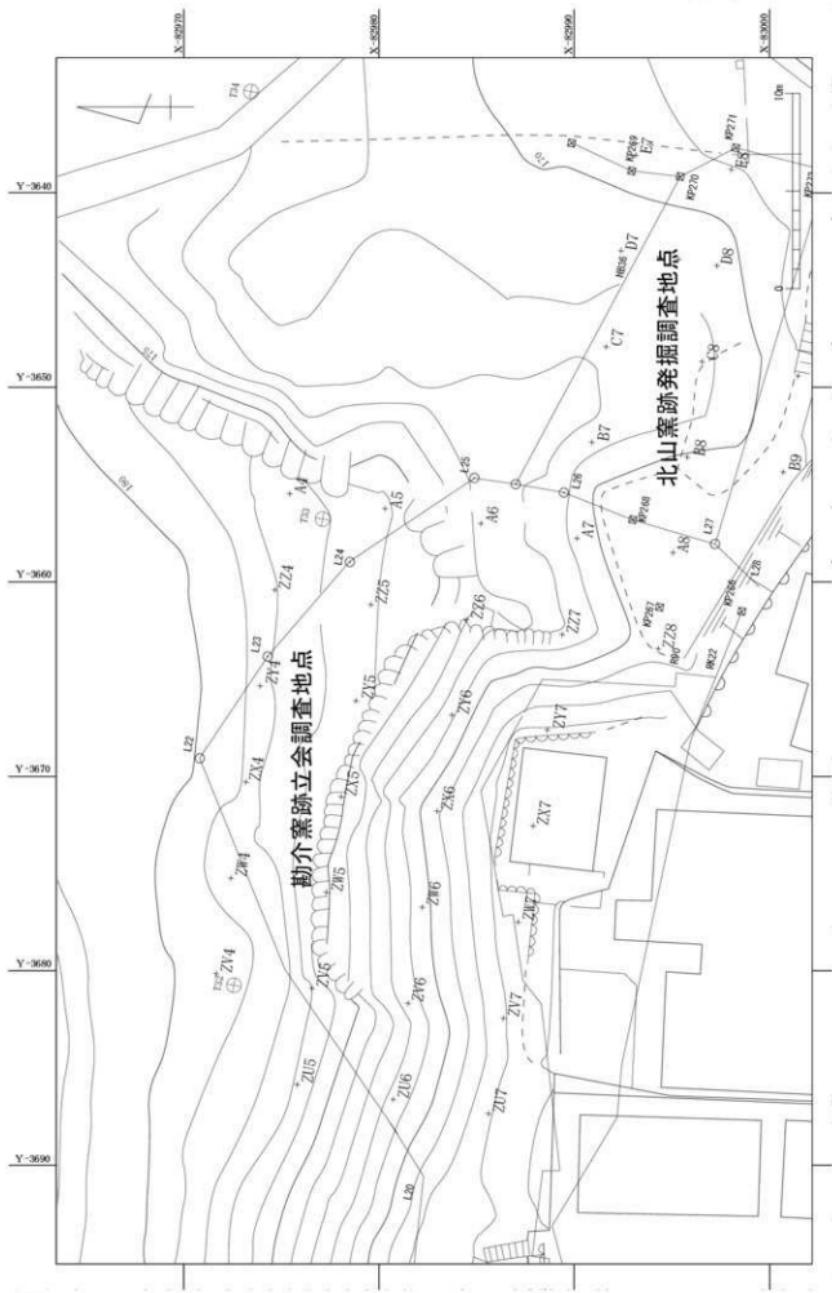

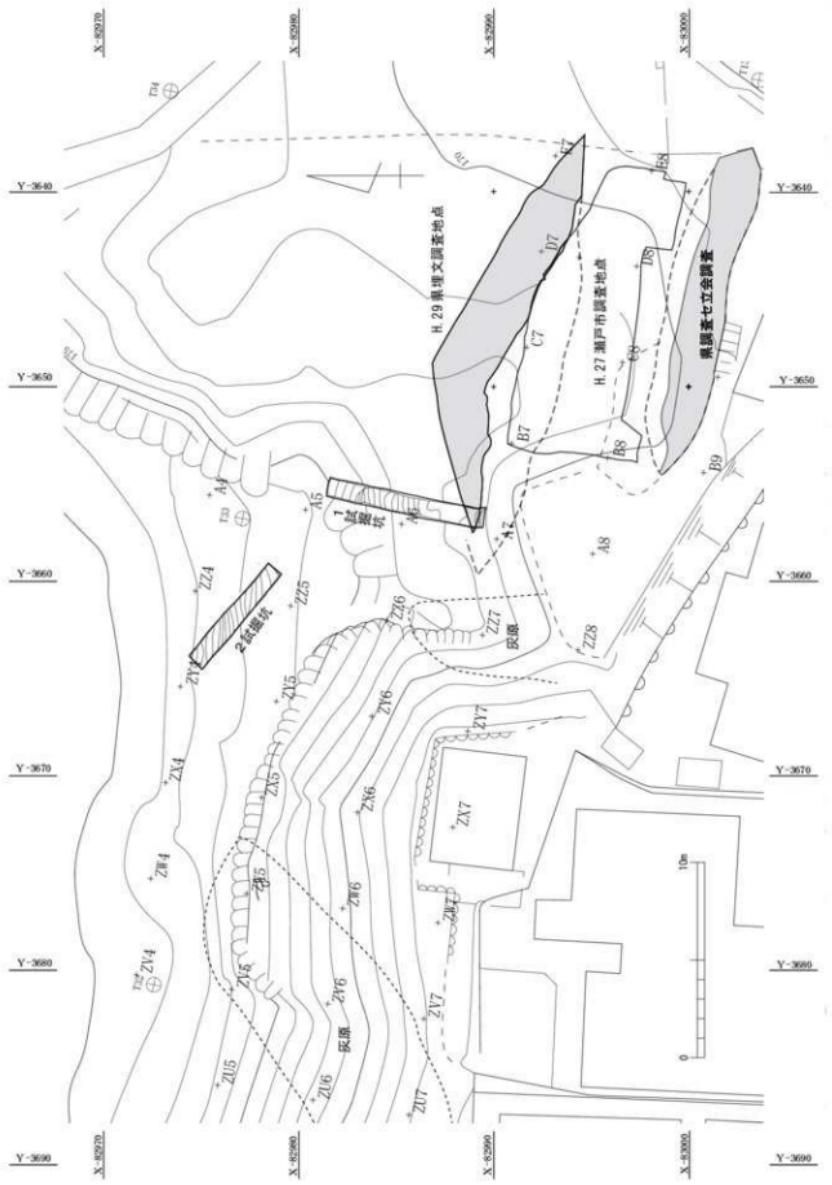


図 7 北山・勘介累跡 調査区配置図 (縮尺 1/250)



図8 北山窯跡 窯体実測図(1) (縮尺1/40)

ア. 窯体 (図8～10、写真図版5～8)

調査区中央付近で確認できた窯体は連房式登窯の上方が残存しており、1房（室）の焼成室と、コクド、西煙道、東煙道、煙突がある（写真図版5下）。検出した窯体は残存長5.2m、最大幅4.3mが測られた。主軸はN 18.5° Wである。断割り調査により、煙道や煙突の下層には物原の堆積があり、焼成室の下層には堆積が認められないことから、煙道および煙突は窯体の改築に伴って新たに追加されたもので、窯体は二次に変遷することが確認できた。窯体は下端から焼成室、コクド、煙道があり上端に煙突がある。以下、部位ごとに解説する。

焼成室（写真図版5,6）は、床面が標高170.1mに構築されており、1房（室）のみ確認した。焼成室の大半がすでに削平されており、右奥側が部分的に残存するにすぎない。最大で幅2.6m、奥行き0.9mまで残存する。床面は砂床で上段床面との比高差は0.8mである。奥壁側は縦狭間構造で狭間が7ヵ所残存する。狭間柱は角クレあるいは棚板で構成されており、最大で0.6mの高さまで残存する。右壁は角クレで構築される。

コクド（写真図版6）は幅3.9m、奥行き1.2m。床面は砂床で左壁は左壁は残存しないが奥壁と右壁は角クレで構築される。中央に長辺方向の角クレ列があり中央付近では列の一部が空白となっている。奥壁の左右（東西）に煙道が接続する。右壁の手前側に出入り口がある。

西煙道（写真図版6）は最大幅0.5m、奥行き1.7mで、高さ0.7mまで残存する。コクド奥壁の左（西）端にあり、窯体の中軸方向にほぼ直線的に伸びて端部が煙突に接続する。床面は砂床で、天井部は崩落して残存しないが埋土中に角クレが堆積することから、側壁とともに角クレで構築されたものであろう。端部はコクド側と煙突側ともに角クレがアーチ状に積まれている（写真図版7右2）。

東煙道（写真図版8）は中央付近で幅0.35m、高さ0.4m。コクド奥壁の右（東）端にあり、一旦中軸方向に伸び左（西）側へ屈曲して煙突に接続する。コクドから接続し中央付近は天井部と側壁は角クレで

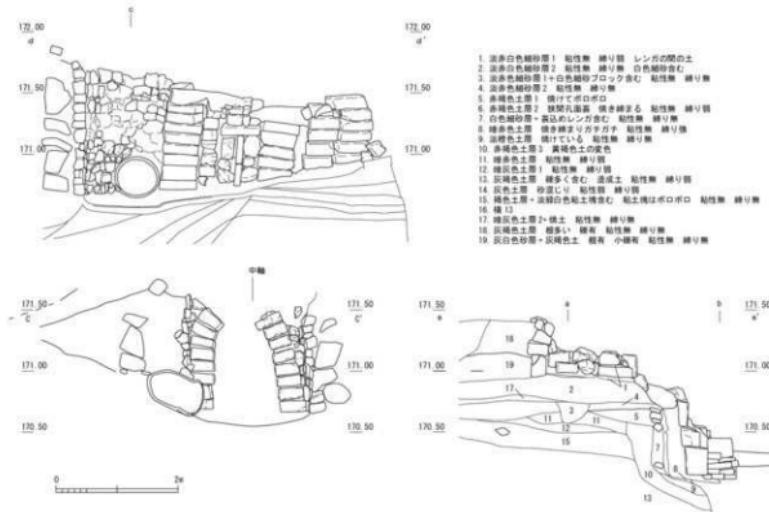


図9 北山窯跡 窯体実測図(2) (縮尺1/40)

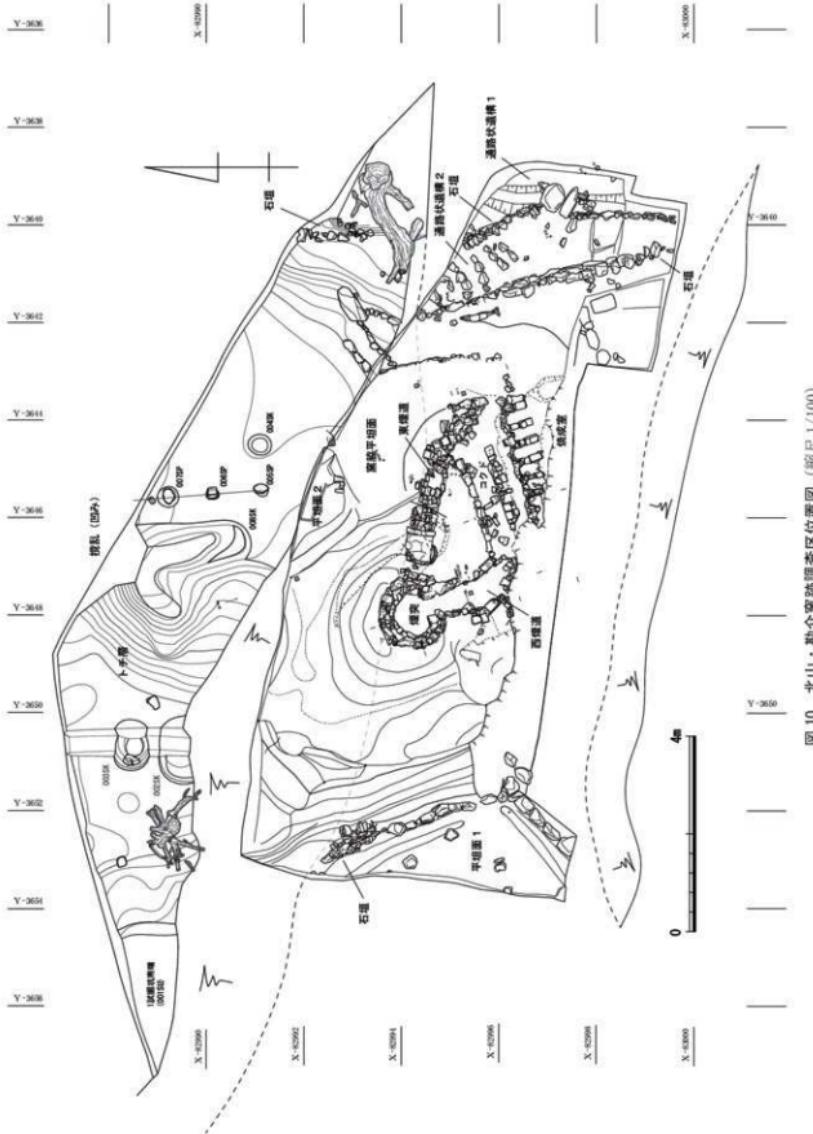


图 10 北山·勘介砾卵层区位置图 (比例尺 1/100)

構築されており、煙突の手前が2連の土管となり、煙突脇に土管が挿入される構造（写真図版7右3）である。

煙突（写真図版6,7）床面は砂床で、径0.75m、高さ1.1mまで残存する。残存部は地下構造で、壁面は角クレで構築されており、その外側には自然石の石積みがある。周辺から筒状の陶器片が出土していることから、煙突の上方は筒状の陶器枠を重ねた構造と推定される。

イ. 物原（写真図版8）

二次窓段階の物原は窓体の上方B7グリッド付近で確認できた。分布範囲は幅7m、奥行きは不明であるが北側調査区の外まで拡がることは明らかである。物原はほとんどすべてがトチで構成され、主として板トチで若干磁器片を含む。最大で1.2m堆積する（写真図版8右2）。

一次窓段階の物原は窓体の上方（北側）とその左右（東西）に分布する。7ラインの土層断面では幅11mにわたり分布し、北側は調査区の外へ続く。最大で0.8m堆積するが、その下層は地山ではなく盛土で、西側の一部で地山を確認している。（松澤）

平成29年度調査地点の南側壁面、上記の物原層を含む土層断面（7ライン付近）を図11に示す。注記番号no.1～6が大量の板トチ、磁器製品片を含む物原層（写真図版9左4）であり、さらに北側調査区外に向かって傾斜しつつ連続する。物原層の下層の整地層no.11には細片となった大窓期擂鉢、匣鉢片が含まれる。さらに東側の平坦面下の整地層には近代の製品（陶器、擂鉢）や匣鉢片、焼土が含まれる。（武部）

ウ. 平坦面（図10）

平坦面は窓体西側の石垣の西に平坦面1、窓体の北側にあたるC7グリッドから平坦面2を確認している。平坦面1は南北方向で4.0m、東西方向で2.5mまで残存する。

平坦面1は東側と南側に石垣があり、石垣下端に幅0.2m程度の浅い溝が石垣面に並行する（図10）。この平坦面の西側は、現況地形でも明らかに平坦な地形でありさらに西側へ続くものと推定される。平坦面2は南北方向で1.6m、東西方向で1.4mまで残存する。南側の斜面の下には並べられた角クレが残存する（図10）。この平坦面の北側は、現況地形が平坦な地形で、北側へ拡がるものと推定された。（松澤）

平成29年度の調査では、上記の平坦面2北側に接続する部分が4.0×3.0mの範囲で確認された。西側は物原堆積層に覆われ、その境目は大きく凹み物原堆積自体は調査区外北側にかけて傾斜して深くなる。平坦面2の全体の形状は不明ながら、少なくとも東西5.6m、南北4.4m以上の空間が広がると推定される。平坦面上では1.2m前後の間隔で並ぶ石列と浅い小土坑が検出された。石は平らな面を上にして検出されており、小規模な建物あるいは区画施設の痕跡の可能性が考えられる。（武部）

エ. 通路状遺構（図10、写真図版5,9）

通路状遺構は現在の参道の下（通路状遺構1）とここから西側へ分岐するもの（通路状遺構2）がある。通路状遺構1は参道の下層0.7mで確認した。最大幅0.4m、延長2.4mで南北側と東側は調査区の外側へと続いている。北から南へ傾斜しており表面は平坦で硬く縮まる。西端に素掘りの溝がある。溝の断面形はU字形、幅0.6m、延長2.6m、深さ0.15mの規模で、北から南へ傾斜する。この西側に石垣がある（写真図版9左1）。溝は南北側の調査区の外側へと続く。

通路状遺構2は通路状遺構1から西北側へ分岐する構造で、通路状遺構1脇の溝には自然石である花崗岩の板石が2枚架けられ石橋となる。最大幅1.2m、延長4.1mで北側は調査区の外側へと続いている。通路は傾斜しており、横方向に石材が並べられ階段状となる。この通路状遺構の側方は左右とも自然石の石垣である（写真図版9左1）。（松澤）



図 11 北山驚跡 調査範囲南端土壌断面図(縮尺 1/80)



図 12 北山驚跡 畠地残存部土壌断面図(縮尺 1/80)

平成 29 年度調査では、参道の下となる通路状遺構 1 の西側の石垣の一部と平坦面 2 と通路状遺構 2 を繋ぐ部分が検出された。通路状遺構 1 の石垣は北端付近で高さ 68 cm である。土手表面に石材が充てられている状態であり、石材の隙間に何枚か片が含まれているのがみえる。通路状遺構 2 の縁は西北側からさらに西側へ振り、窓脇平坦面から平坦面 2 に繋がる。3 段の階段の両脇の境界は不明瞭であり、横方向に並べられている石材のみが確認された。（武部）

才、補足（窓脇断面 図 12、写真図版 10）

平成 27 年度窓脇調査地点の南側部分にある。民家に沿って残る長さ約 17m の土手状部分について、北向きの壁面の記録を行った。連房式登窓の焼成室とその間の狭間の部分が確認できる。no. 6, 7 層と no. 19 ~ 21 層がそれぞれ焼成室床面に、no. 11, 12 付近のクレが狭間部分に相当する。なお、砂床を構成する白色砂層からサンプルを採取し、素焼（磁器製品未製品）片と比較して分析を行った。（第 4 章）（武部）

第 3 節 勘介窓跡

（1）調査区の概要（図 6, 7, 13 ~ 16、写真図版 11 ~ 13）

勘介窓跡が存在する丘陵では、南斜面の末端部が現在宅地化されていて、丘陵裾部分はすでに削平され、斜面の大半は高さ 30 m 余の急峻な崖面となっており、崖下には住宅が密着する状況であった。なお、斜面上方と東側の斜面では崖面付近で試掘坑を設定して遺構の有無と堆積状況を確認しており、2 カ所の試掘坑では遺構は確認されなかつた（写真図版 11）。

今回調査を行った調査区の基本層序は、調査地点が丘陵であるため、地山は黄褐色の砂礫層の堆積が認められ、崖面にはさらに下層の地山である礫層や砂岩層が認められる部分もある。概ね上層に腐植土（表土）があり、その下層では灰褐色土層があり、その下層は直接黄褐色の砂礫層の地山を確認した。灰褐色土層は地点により若干色調が変化するものの、一般的に灰褐色を呈する粘質土で粒位は細かく、小礫を多く含む。地山は砂礫層で、角礫が多く混在する。

試掘坑では遺構は確認できなかつたものの、立会調査では、崖面上端部にわずかに残る斜面に物原の一部が露出する状況が確認でき、調査区の中央付近から 2 号窓の窓体とその西側に拡がる灰原、東側からは 1 号窓の窓体の痕跡と共に伴う灰原を確認した。また、東端では、北山窓の西側にかけて拡がる平坦面 1 の一部とその下層から新たな平坦面が検出でき、勘介 1 号窓の灰原の一部を削平して北山窓の平坦面が造成されたことが確認できた。

なお、調査区西端崖面では 2 号窓の灰原の断面が確認できたことから、2 号窓の灰原が調査区外にあたる西側へ続くものと推定される（写真 13 右 2）。

以下、試掘坑と各遺構の概要を解説する。

（2）検出遺構

ア、1 試掘坑（図 7, 13, 写真図版 11）

1 試掘坑は北山窓の北西にあたる標高 173 m 前後の丘陵斜面に直交し、幅 1 m、延長 8 m に設定した。この斜面は試掘坑の中央付近から下方がすでに削平された状況が認められた。試掘坑上端部では表土直下の灰褐色土から大窓期の遺物が出土したが灰褐色土は薄く堆積するのみで地山となる。削平された部分では褐色土が堆積しており、磁器製品に混じって大窓期の遺物が出土した。この層の直下は角礫含む地山である。床面は比較的平坦ではあるものの、遺構ではなく盛土のための土砂を採掘した可能性が高い。

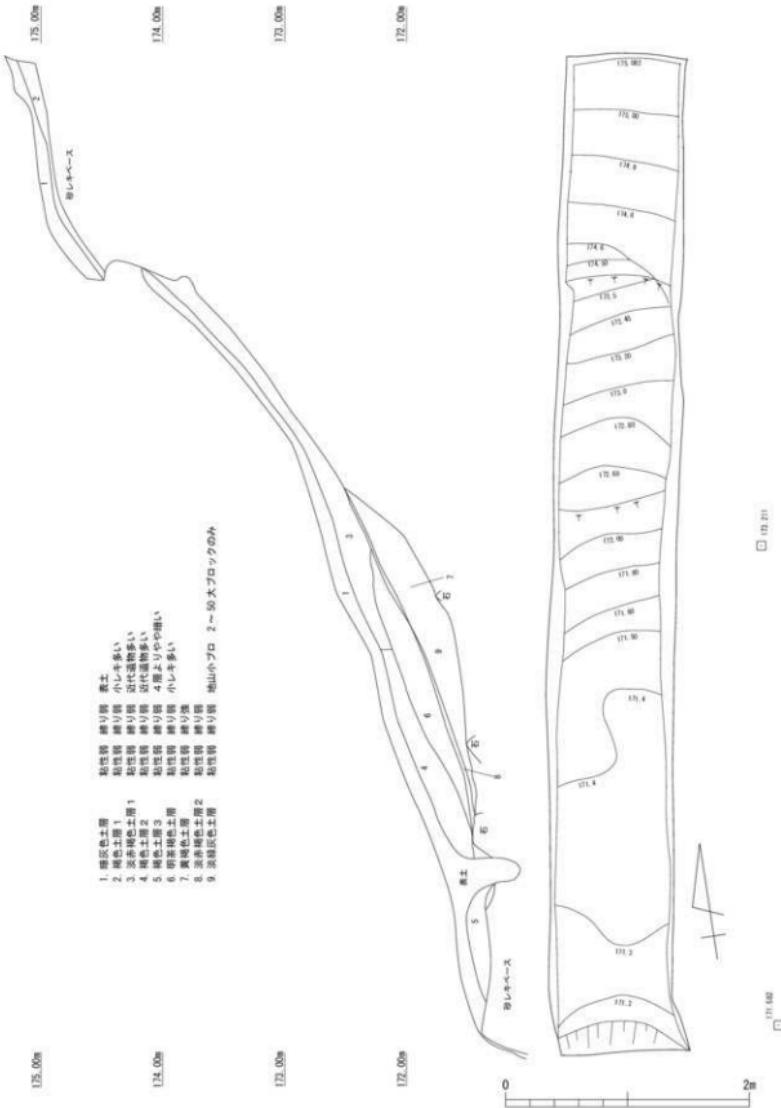


図 13 勘介窓跡 1 試掘坑実測図 (縮尺 1/40)

イ. 2試掘坑 (図7, 14, 写真図版11)

2試掘坑は1試掘坑の斜面上方、標高177m前後の丘陵斜面に幅1m、延長6.0mに設定した。試掘坑では表土の下には灰褐色土層が堆積しており大窯期の遺物を伴う。北端部分には白粘土層の堆積があり、斜面の上方からの流入土の可能性が高い。試掘坑の大部分では灰褐色土は薄く堆積するのみで、すぐに角礫を含む地山となる。遺構は確認できず丘陵の斜面の一部であったものと思われる。

ウ. 勘介1号窯遺構 (図7, 15, 写真図版12)

窯体 (図15, 写真図版12)

調査区東側部分の崖面掘削で被熱したと推定される赤褐色土が確認できた。このため、斜面部分の表土を除去したところ、被熱部分の拡がりが確認できた。最大幅1.6m、延長4.3mの範囲が赤褐色に被熱していて、周辺の表土中から小分灰柱や焼台、窯壁片とともに遺物も出土したことから、この被熱部分が窯体の痕跡と推定できる (写真図版12)。

灰原 (図7, 写真図版13)

1号窯は窯体の痕跡と推定した赤化範囲の南東側、斜面の下方に位置している。赤化範囲の下方は崖面となっていて、灰原は東側よりの一部が残存する。東側の斜面は1試掘坑 (図13, 写真図版11) の堆積状況から北山窯の造成に伴って削平されたものと推定でき、さらに下方には北山窯の平坦面1が所在しております、灰原の東側部分も失われ一部が残存するにすぎない。地形的には西側へ大きく傾斜する斜面がありこの部分から灰原の堆積を確認した。8ラインの灰層では下層には炭粒を含む暗褐色土が堆積し、その上層に褐色土、表土が堆積する。暗褐色土は最大0.3mの厚さで堆積する (写真13)。


エ. 勘介2号窯遺構 (図7, 16, 写真図版12, 13)

窯体 (図16, 写真図版12, 13)

調査区中央部分の崖面掘削で被熱したと推定される赤褐色土が確認できた。このため、斜面上端において表土を除去したところ、窯体の一部が検出できた。検出した窯体は焼成室上方の一部分であり、最大幅1.3m、延長2.5mの範囲で確認でき、天井支柱の痕跡が残る (写真図版12, 13)。窯内や周辺の表土および褐色土とから窯壁片や遺物が出土した。

灰原 (図7, 写真図版13)

2号窯の灰原は窯体を確認した斜面の西側の斜面上方から斜面の下端まで分布する。灰原の東側部分は崖面となっていて、灰原は一部が残存するにすぎない。斜面下端では下層には炭粒を含む暗褐色土が堆積し、その上層に褐色土、表土が堆積する。斜面上方では地山の上層には灰褐色土が堆積しており、多量のトチ片を含みその上層には斜面の下方と同様に褐色土、表土が堆積する (写真13)。

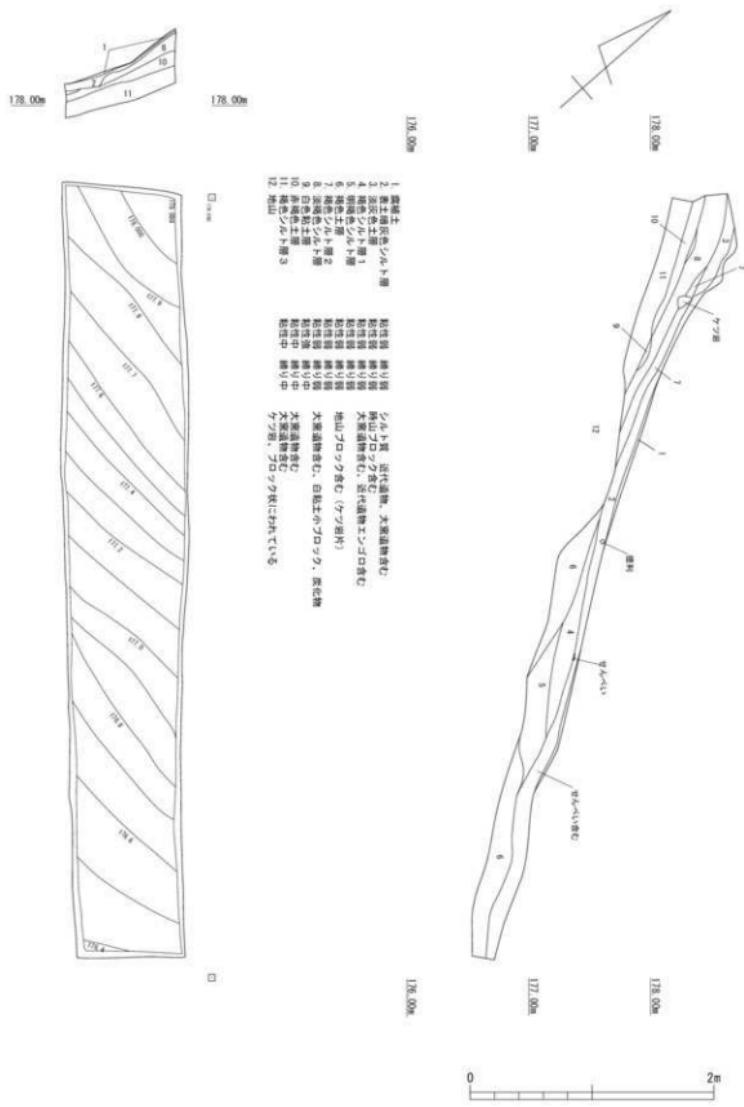

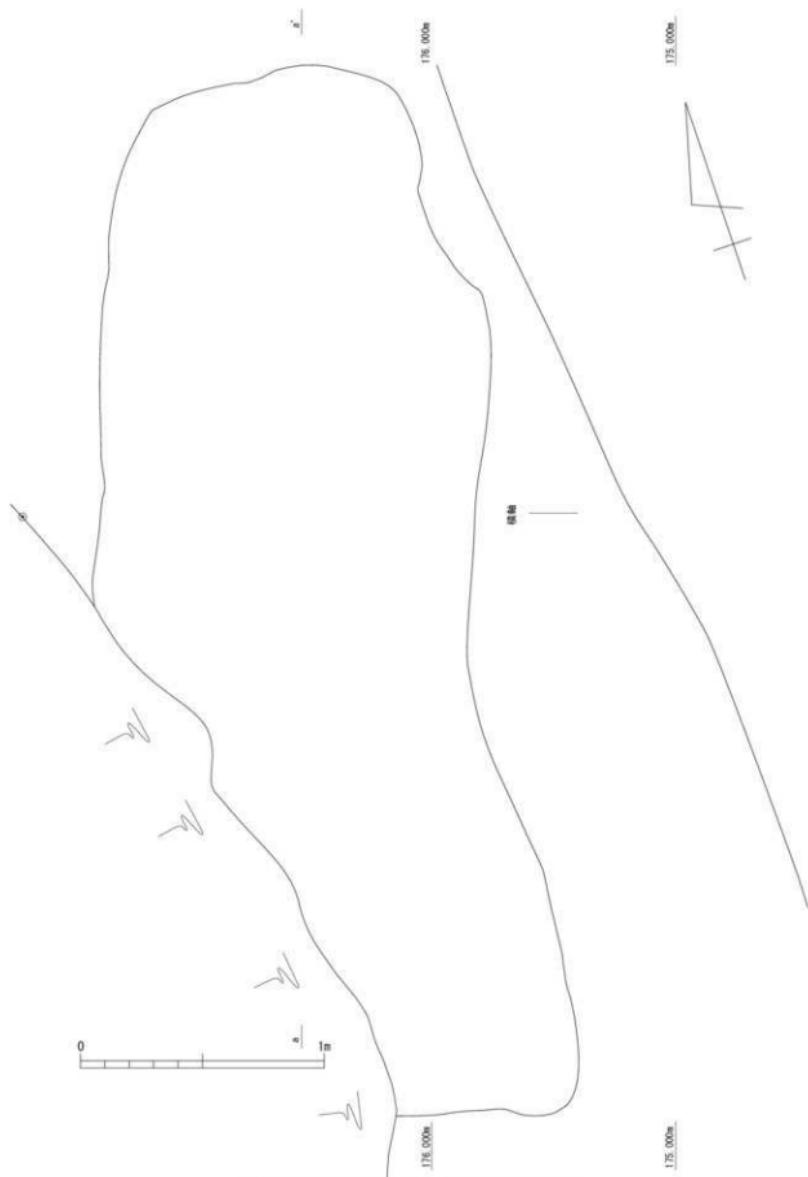


図15 勘介1号窯被焼範囲実測図 (縮尺1/20)

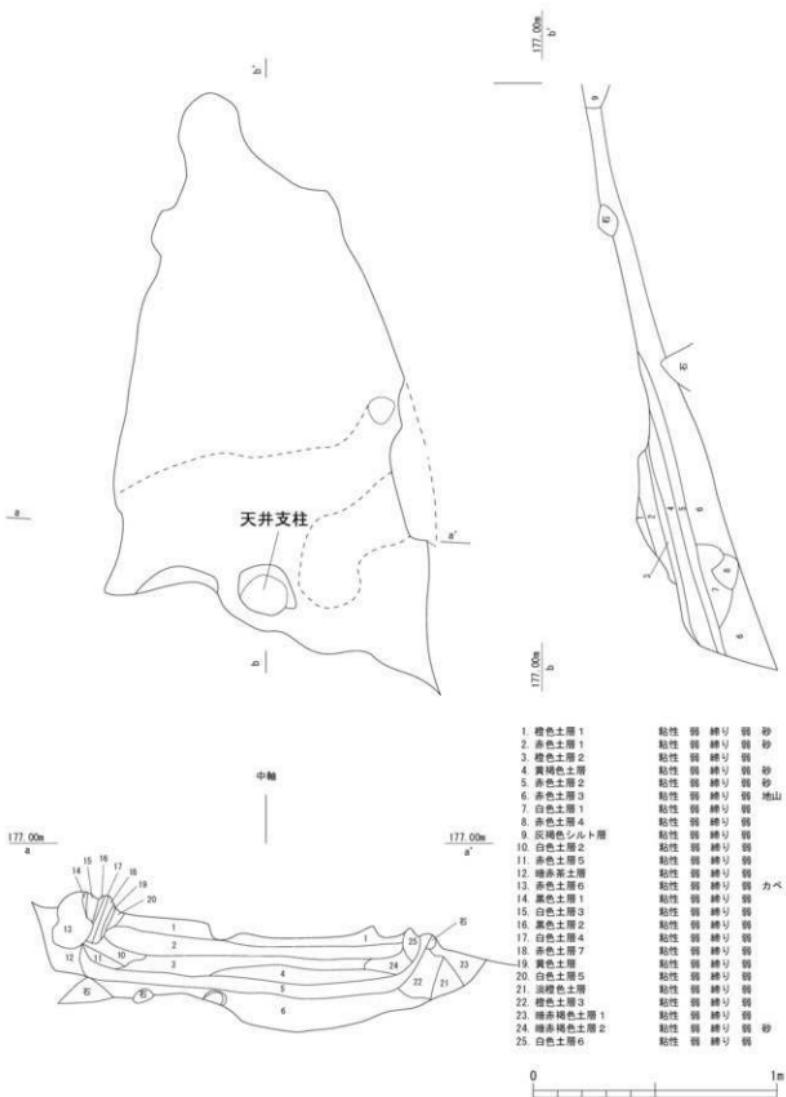


図 16 勘介 2 号窯窯体実測図（縮尺 1/20）

第3章 遺物

第1節 北山窯跡 (図17～33)

北山窯跡の遺物は、窯体に伴う遺物は多くはないものの、物原を中心に出土している。このほか、平坦面などから出土していて、製品と窯道具とがあり全体でコンテナ箱に110箱である。このほか、花崗岩製の柱状で端部にU字形のくぼみをもつ製品の干し棚の台石 (S-1, 写真図版20) がある。出土状況は概ね陶器は下層物原から、磁器は上層物原から出土している。窯道具の匣鉢はいずれの物原からも出土するが、下層ではロクロ製、上層は型製が大半を占める。(松澤)

製品には陶器の植木鉢・播鉢・蓋・鉢・皿・片口など、磁器では碗・蓋・小杯・湯呑・皿・鉢・容器・漬利・花瓶・水滴などがある。窯道具ではトチオサエ・色見・乳鉢・エブタ・匣鉢・棚板・ツク・トチ・栓などがあり、煙突の部材に用いられた土管や築窯材であるハコグレも含まれている。

整理の段階では、陶器・磁器を器種ごとに分け、破片点数のカウントではなく、ほぼ全ての重量の計測を行った(第5章8～10)。平成29年度調査時には近代陶磁器類について、遺存状況の良い資料を物原から選択的に採取した。平面的な出土地点、層位の情報は平成27年度調査にしたがう。

(1) 陶器製品 (図18～19／表8,9)

出土品のうちで主体を占めるのは植木鉢(1～5)であり、平面形が長方形のものと円形のものとがある。タカラ成形、型打ち(外型)技法による長方形のタイプは、底部から体部が直線的に僅かに開いて立ち上がり、外面四隅にかぎ状の足がつく。釉薬は底面を除く体部外表面と内面は口縁付近に施され、色は白、緑、茶(赤)、青などがある。ロクロ成形の円形タイプの口径・器高は多様であり、直線的な体部から口縁部が外折して縁帶を持つもの、口縁端がやや肥厚して玉縁状となるもの、体部が丸みをもって立ち上がるものの、輪高台や貼り付け高台など器形も数種がみられる。釉薬は底部を除く外面から内面の口縁付近に施され、色は白、青などが目立つ。两者いずれも底面に円形の穿孔がみられる。

檻鉢(6～8)は口径に対して器高が低く体部が開く形状であり、口縁端部が肥厚して外面に浅い沈線がめぐる。口径が18cmと13cm前後の中・小型のものがあり、幅広の輪高台付近を除いて鉄軸が掛かる。内面底部から体部に密に掘り目が施される。

小型の片口(9)体部は口径10cm、器高3.9cmと播鉢と同様、開くやや浅い形状であり、高台付近を除き灰釉が施される。片口(25)は口径19.8cmの半球形の体部に削出輪高台が付く。高台付近を除き灰釉系の黄色釉が施される。内面に目跡3ヶ所が残る。

刷毛目皿(26)はやや幅広の断面逆台形の削出高台のつく皿であり、内面には白泥で渦巻文様を描き、高台疊付を除き灰釉を施す。

白泥を用いた製品では、打ち刷毛目文様の蓋物は一定量があり、蓋(13, 15～17)と鉢(18～22)は口径12cm、16cm、21.5cm前後と数種類の規格がある。他とは異質な暗灰色の胎土の皿(10)はこの1点のみであるが、全面に厚く鉄錆釉が掛かる焼成不良品である。このほかに未掲載資料で布目痕の残る型打ちの小皿(小鉢)などがある。

(2) 磁器製品 (図20～22／表8,10)

多くを占めるのは口径9.0cm前後的小形の碗・小杯類と口径10cm以上の中形碗類である。施文技法では小形碗類では手書き染付が多く、中形碗では手書き染付に加え、上絵付、型紙摺、銅版転写、吹き絵な

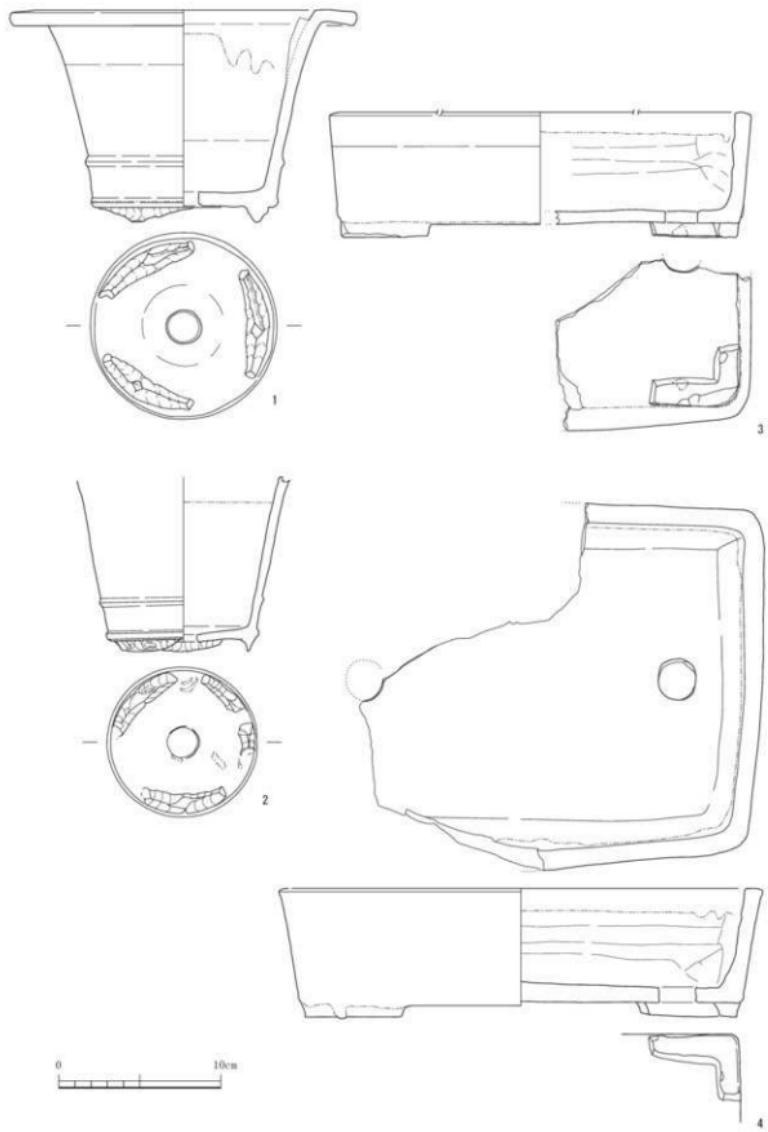


图 17 北山窑址出土遗物 1 (1/3)

どがあり、用いられる釉薬も青・赤・茶・黒・緑色などがある。透明釉のほかにクロム釉を用いた青磁釉製品（写真図版19）がある。

小型碗類では、まず端反碗の形状をA類（30～35, 46）、口縁端部が外反して腰に稜をもつB類（38）、その他に焼成時の変形であろうか体部が若干くびれるような小杯（39）をC類とした。D類（39～45）の体部は緩やかな丸みをもって立ち上がり、口縁にむかって少し開き気味になる。外傾する削り出し高台がつく。E類（36, 37）は半球形に近い体部をもつ。特徴としては、D類の施文技法は手描き染付であり、高台の脇の器壁が最も厚い。E類は手描き染付が主体で転写技法もみられる。体部、高台ともに器壁を薄くつくるものが多い。44は紀年銘があり、高台内と内面に「明治四十一年四月」「水野」「品野記念」と筆書がある。いずれも高台疊付部分を除き透明釉が施される。

中形碗はほとんどが平碗（平丸碗）であり、腰が張り器高の高いもの、器高のやや低いもの、体部がやや直線的に開き器高がやや高いものがある。

そのほか大型の丸碗形を呈する鉢（61, 62, 63）や口縁部を輪花につくる小形の鉢などは、見込にも文様が描かれる。同規格のものが一定量が確認できる器種として、白磁無文の湯呑（69, 70）、把手状の飾りの浮彫り文様を付けた白磁容器（67, 68, 70）などがあり、熔着関係により両者は重ね焼きで同時に焼成されたことがわかった。皿では銅版転写で紅葉と鹿の文様が描かれた口径11.5cm前後の丸皿（27, 28）が多く、高台内に「北山精製」の銘がみられる。ほかに型打ちの染付小皿などが数種ある。わずかではあるが染付德利（29）も出土している。

なお、最終段階の北山窯の窯体下の盛土（B7最下層や物原下層）で確認される製品のグループには小形碗D類、白磁湯呑、白磁容器などが含まれており、さらに古い段階の資料と位置付けられる。

（3）その他製品類

未製品の状態の資料も出土している。猫形貯金箱（66）や磁器製品の素焼段階のもの（37, 47, 51, 61）の他に表面が無釉の状態の上絵付け用の花瓶素地（71）などがある。そのほか数量が少なく搬入品と考えられる器種がある。磁器丸皿（134）の文様は型紙摺りで、体部外面には「明治二四年」と紀年銘（図版21）が認められる。磁器盃（135）は販促用のもの。磁器水滴（138）は天井部に浮彫りで交差する旗が表現され、その上に具須で桜の文様が転写で描かれている。磁器染付小杯（136）の器形は希少であり、文様も転写技法。湯呑（137）は青、緑色釉で文様がプリントされている。陶器鉢（139）の内面文様は青色釉を用いた吹き絵技法。植木鉢（140）はタタラ成形・型打ち整形であり、胎土はここでは異質な緻密な朱泥が用いられている。141は鉄釉の掛かる甕で、胎土は白色でやや軟質の焼成。142は用途不明のロクロ成形の陶器製品であり、径31.6cmの底面となる側が開口している。接地面は内側に折り返されて幅広の面をなし、使用による摩減が認められる。外面には鉄釉が掛かり、内面は露胎で楕円形枠に記号（「特殊」か）が捺されている。正円の環状の陶製品（144～147）は無釉の赤く焼締まったもので、上端の径は25cm前後、円周内面には縱方向に9.0cm程度の突起が3,4ヶ所につくとみられ、陶器製の五徳と想像される。143は磁器質の「陶丸」である。

（4）窯道具（図23～31）

匣鉢は平面形が円形を呈し口径11cmと16cm前後となるものが最も多く、ロクロ製で器高が高く丸底のもの（98～103）、やや浅い丸底のもの（104）、ロクロ製で平底のもの（106～108）がある。型製では凸底のもの（64, 65, 109, 110）、平底で浅い（105）ものがある。105, 106は底面に円形の焼成前穿孔がある。111はタタラ成形・型打ちによる隅丸方形のもので、内面底面には径6.6cmの円形の置き跡4つが残る。

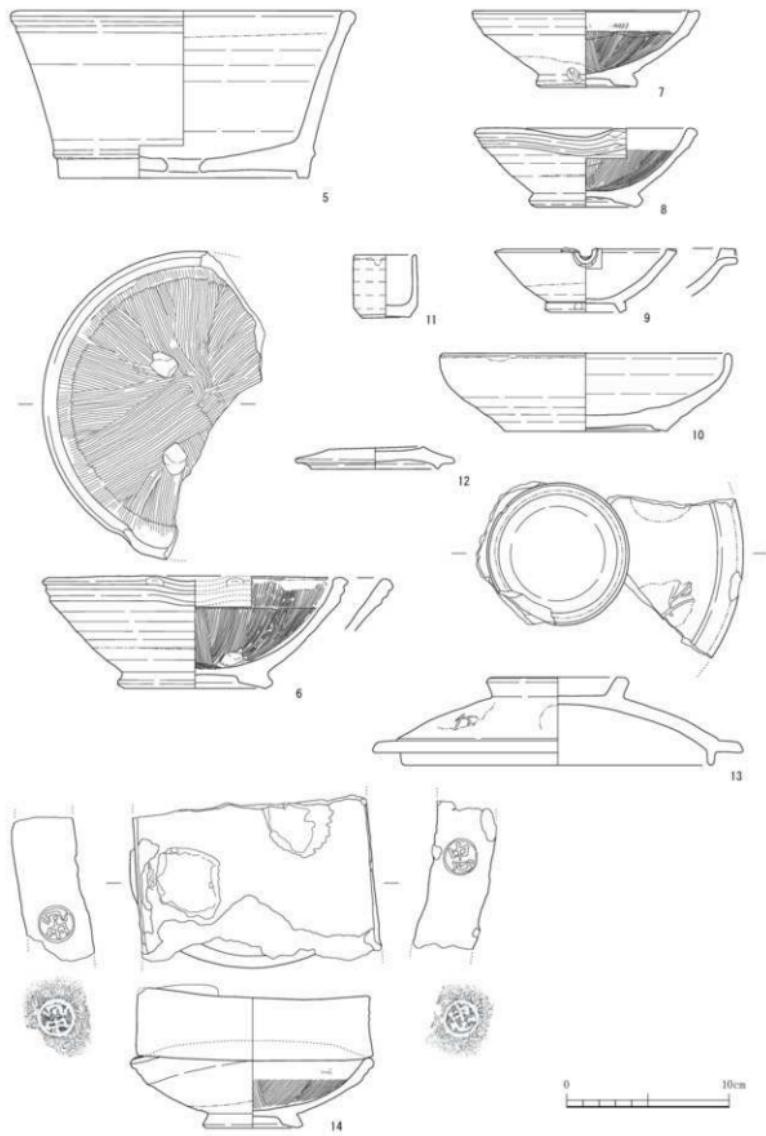


図 18 北山窯跡出土遺物 2 (1/3)

匣鉢蓋（113）と組み合わさると考えられる。大型の陶器円形板（114, 115）の用途は不詳であるが、煙突用の土管の径に近似している。112は無軸の浅い長方形の箱で、胎土が粗雑でやや軟質の焼成である。

エブタ（88～93）はタタラ成形の円形板で、径11.0～13.0cm、厚さ1.0～1.4cmである。片面に鉄軸で「北山」など窓印が筆書きされるものがある（88～90, 93）。94は円形孔があるがエブタへの転用品と思われる。

トチは径6.0cm、厚さ0.6cm程度の磁器質の円形板、板トチ（86, 87）が最も多く、物原では灰混じりのトチ層を形成している。高さ1.2cm程度の円柱状の磁器質のトチ（75）は、高台内側に段をもつ中形碗（52, 53, 写真図版20）専用であり、これにより高台置付もガラス質の皮膜に覆われることになる。同様の使用法は多治見市・根本焼にあり、「トチ焼」として明治33年に岐阜県陶磁器組合から専用権を得ている。こちらのトチは粘土製である。わずかであるが、96, 97のようなトチもみられる。

トチオサエ（81～85）は磁器製で、径4.7cm（84）、6.2cm（85）の底面及び上端部に使用痕が明瞭に認められる。側面に文字が呉須で筆書きされており、紀年銘のあるものでは「明治卅口落慶」（81）、「昭和七年四月」（85）がある。磁器製の乳鉢（79, 80）は同一個体の可能性のある資料であり、内面は使用による摩滅が顕著である。内面白口縁部付近から外面本部にかけて透明釉がかかる。外面に「北山 口年五月」（80）、「口念 昭和」（79）の呉須筆書きがある。色見は陶器製品片（72～74）と磁器製品片（77, 78, 写真図版21）を用いるものがあり、呉須で試し書きをした磁器片が圧倒的に多い。ツクは粘土を材料とし、径4.2～5.5cmの円柱状を呈する。116は長さ20cm以上、117は完形で長さ9.5cm、端部付近にかけて怪が太くなる形状のもの（118）などがある。

色見孔を塞ぐための栓（125～127）は、粗い胎土の粘土を材料としている。全体の形状が判る個体はないが、125の一部で直線的な辺が確認でき、これは平面形は方形であった可能性が高い。被熱による影響の少ない平らな面の中央に径と深さが3.5cm程度となる円形の凹みをもつ。

棚板・ハコグレは硬く焼締まった長方形のレンガであり、様々に組み合わされ狭間柱や煙道部の天井アーチなど窓材に利用されている。棚板（120～123, 128）は長辺約30cm、短辺12～15cm、厚さは3.7～4.7cmであり、ハコグレ（129～131）は長辺約28cm、短辺17～19cm、厚さは9.6～10.3cmとおおよその規格が認められる。窓印の記号印が付くものがある。土管（132, 133）は常滑窯産の製品である。径は42.1cm、56.6cmとそれぞれ異なるもので、計画的なセット関係ではなく築窯材として転用されたと考えられる。

実測図の掲載はないが、干し棚の台石（S-1, 写真図版20）も採取している。石材は花崗岩であり、長さ1.04m、断面は一辺11.0cm～16.0cm程度の四角形で、側面には石材を割った時の矢穴の痕が残り、上端は丸太を支えるための短い二叉状に加工・整形されている。

（5）北山窯でみられた文字・記号

製品および窓道具類にみられた文字・記号を表2, 3に示す。

紀年銘資料は4点がある。134の型紙擱りの染付丸皿には「明治二四年」とある。北山窯製品にはない施文技法であり搬入品と思われる。窓道具のトチオサエ（81）には「明治卅口落慶」とあり、また別の個体（85）には「昭和七年四月」「北山」と呉須筆書きがあり、これらは北山窯で使用されたものと考えられる。44染付小形碗は同様の器形・文様のものが複数個体あり、北山窯での焼成品と考えられるものであり、「明治四十一年 四月」と記されている。

銘は磁器製品に集中してみられる。まず、北山窯に関連するものは5種類（「北山」「北山造」「北山精造」「北山精製」「陶古園北山製」）があり、このうち「北山」は焼成前に小判型の枠内に文字を入れた印を捺したもので、印の種類も複数が存在する。その他は筆書の文字である。以上は操業期間中の主力製品と思われる端反碗・小杯・湯呑など小形の製品と平碗の高台内に記されている。次に目立つものは「松風口口」

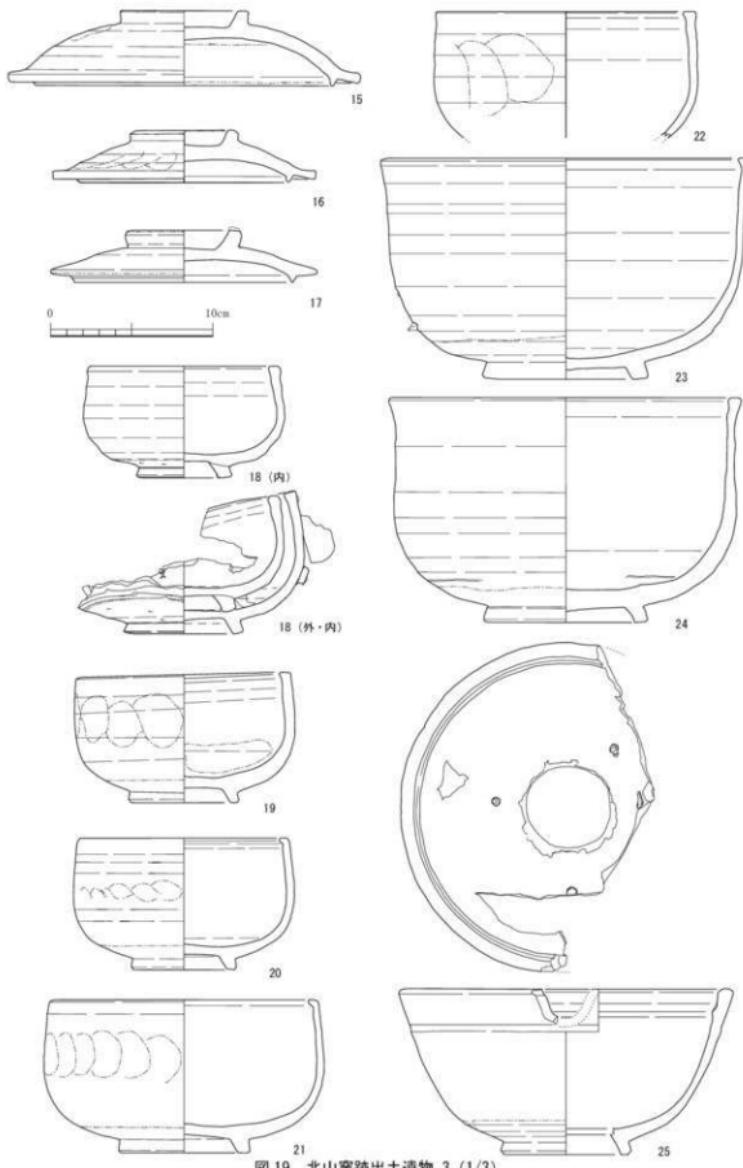


図19 北山窯跡出土遺物 3 (1/3)



図 20 北山窯跡出土遺物 4 (1/3)

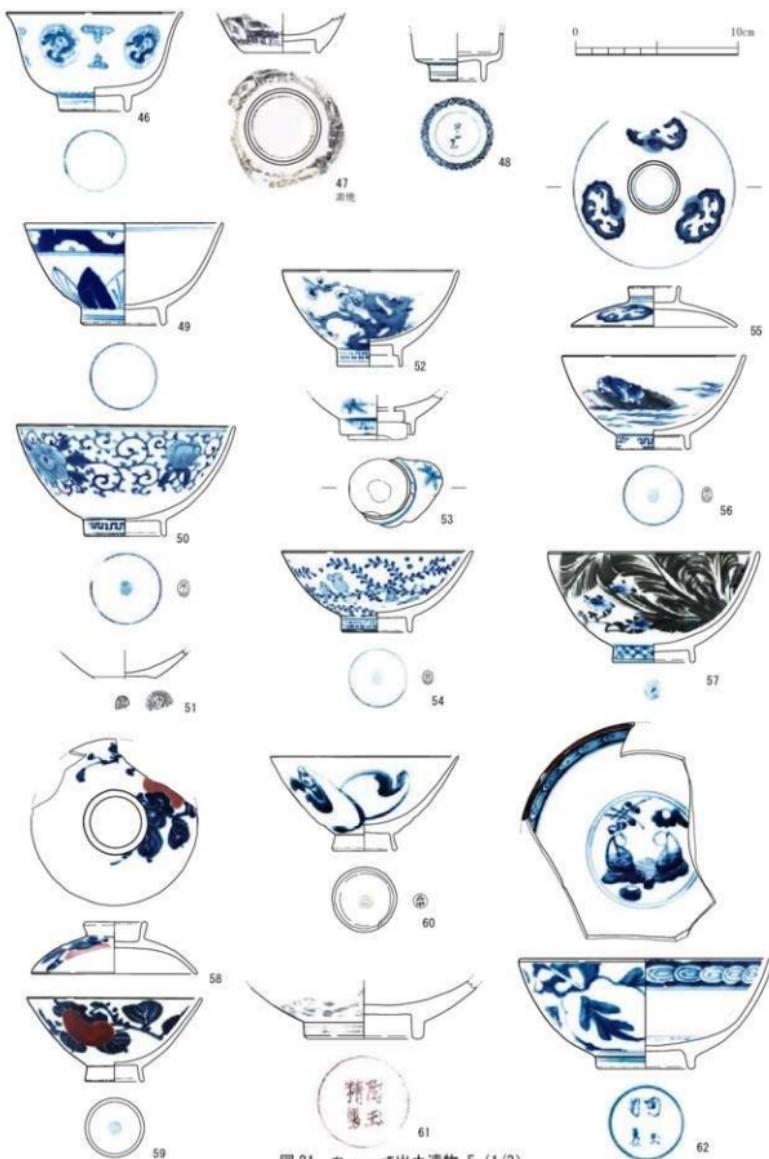


图 21 北山窑出土遗物 5 (1/3)

(32)、「陶玉園松風製」(63)があり、これらと関係が深いものとして「陶玉園製」(42, 62)、「陶玉精製」(61)があり、小杯とやや大型の深い碗形態の高台内に筆書きされている。出土資料の中でこれらは染付文様の装饰性の高い一群に含まれる。そのほか窯元の銘には「曉山」(31)、「古白園製」(41)があり、北山窯以外の複数の窯元の製品がここで焼かれていたと考えられる。

59, 60は統制番号「品 147」印のある平碗類である。戦時中の操業を伝える資料と考えられる。

窯道具では、先述のトチオサエや乳鉢(79, 80)などの磁器製の道具類は呉須筆書きされることが多い。その他にはエプタ・匣鉢の側面に鉄輪で筆書きされるものがあり、「北山」(88, 89)をはじめそれ以外にも十数種類の記号がある。また窯材の棚板にも記号印があり、窯道具類の多様な器種に共通するものが存在する。例えば「忠」は植木鉢片(73)、平底のロクロ製匣鉢(108, 759)、棚板(14, 120)にみられる。「ク」はトチオサエ(82)、丸底のロクロ製匣鉢(98, 99, 102, 760, 761)にみられる。なお、「ヨ」(90)は「山」の回転したものか、ヤマに「ク」を省略した記号かもしれない。

棚板等には以上のものに加え「友」(119, 124)や「刀」に「金」(123)など計15種類の記号が確認されている。陶製植木鉢片を用いた陶片資料(73)の存在から、少なくとも「忠」は北山窯では相対的に古い時期の生産器種と見做される陶器生産との関連が推定される。

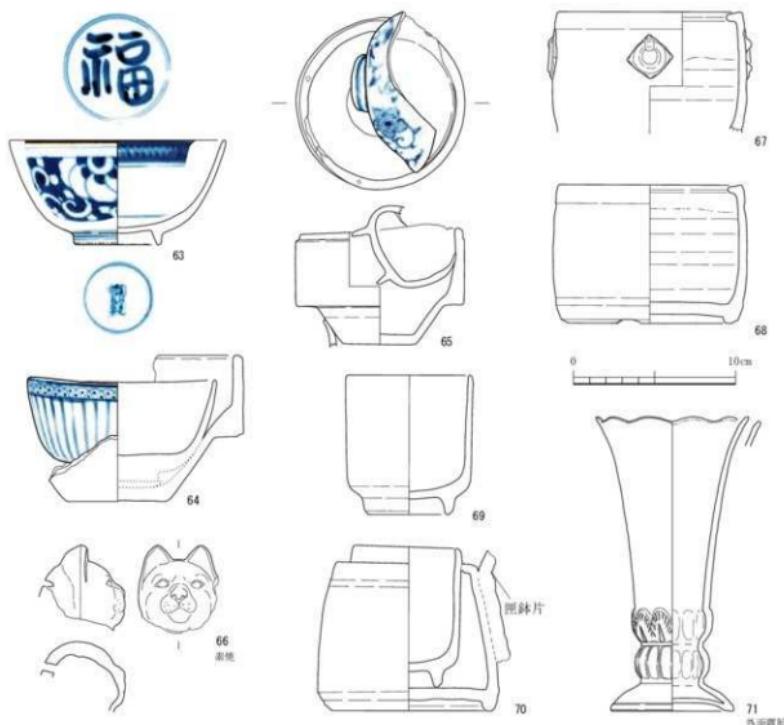


図 22 北山窯跡出土遺物 6 (1/3)



図23 北山窯跡出土遺物 7 (1/3)




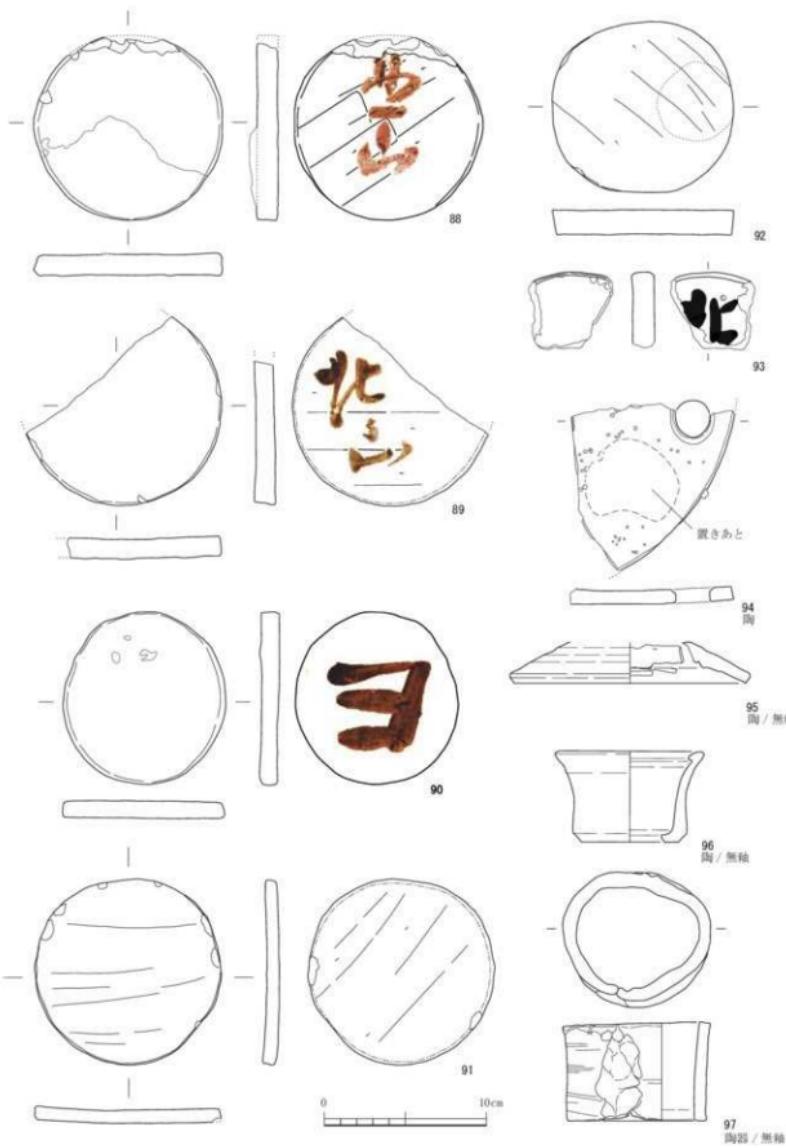


図 24 北山窯跡出土遺物 8 (1/3)

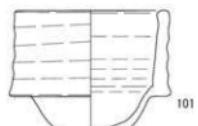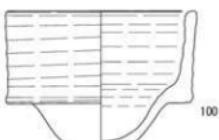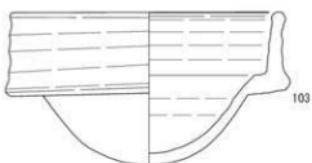

0 10cm






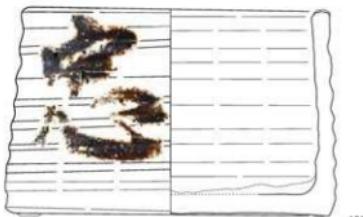



図 25 北山窯跡出土遺物 9 (1/3)

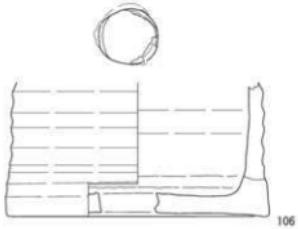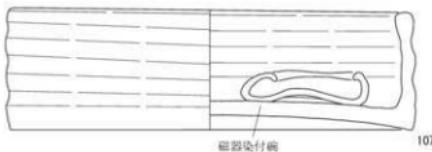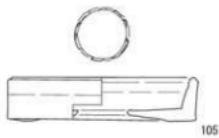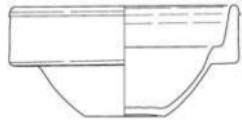


109

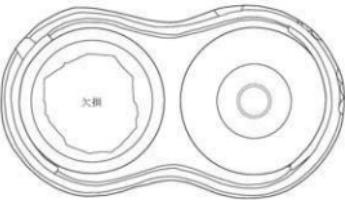




110

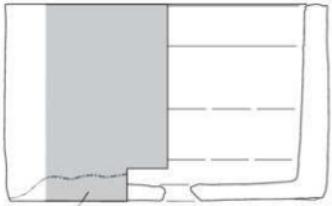付着物
暗褐色～黒色

111

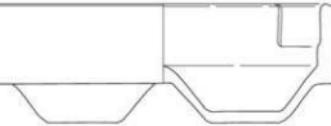

112

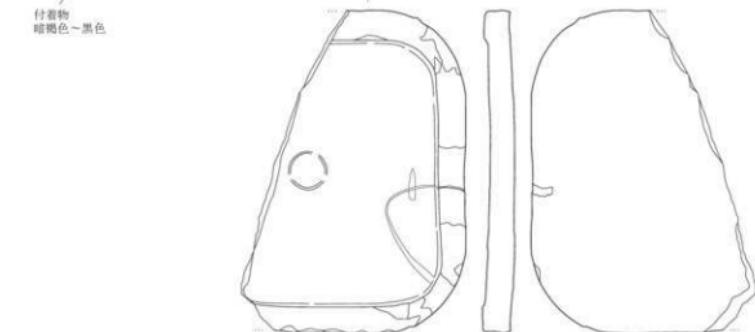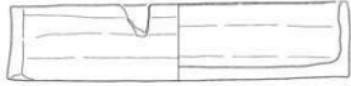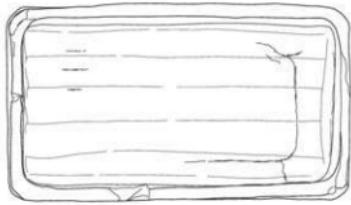

113



図26 北山窯跡出土遺物 10 (1/3)



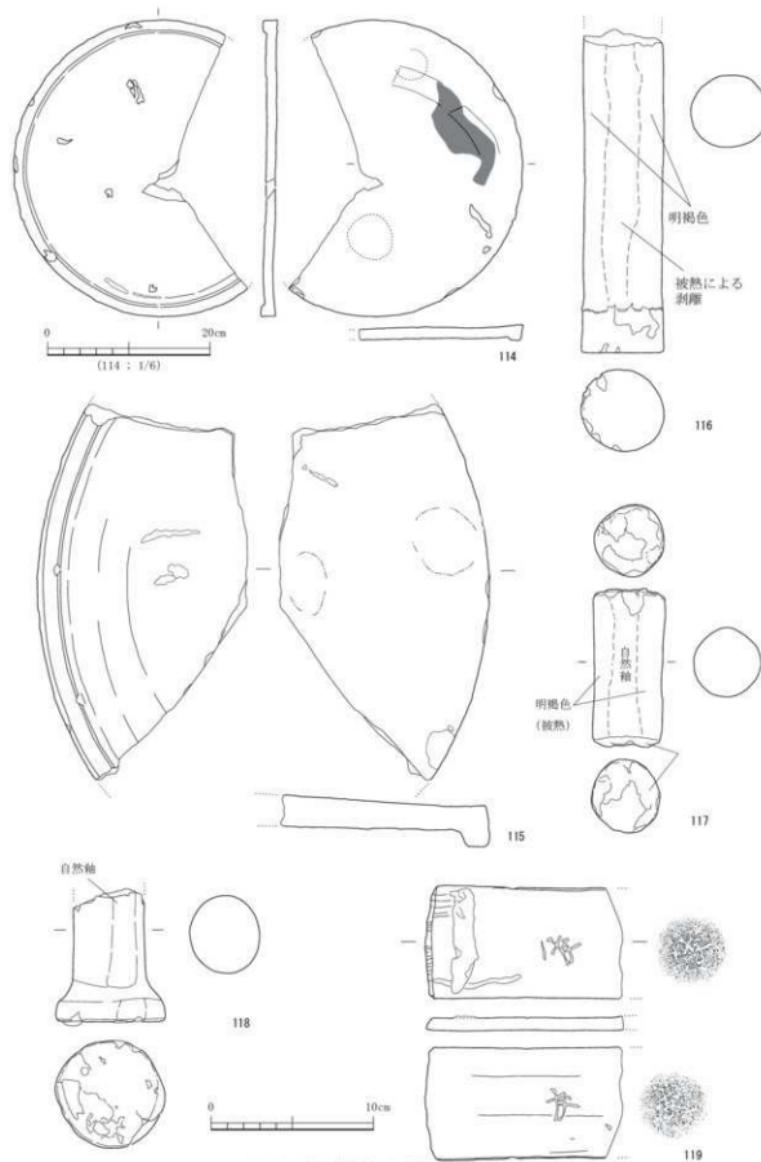



図27 北山窯跡出土遺物 11 (1/3, 1/6)

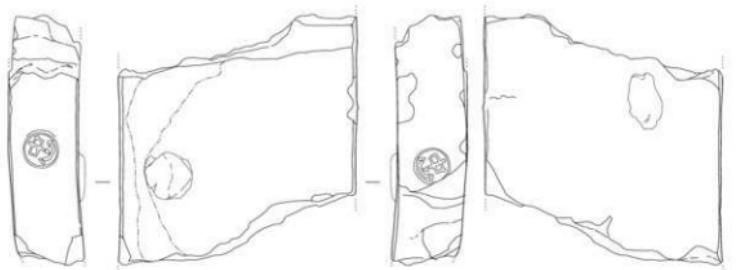

120

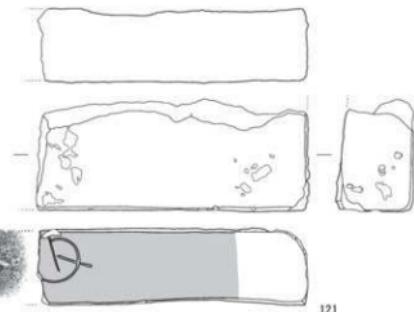

121

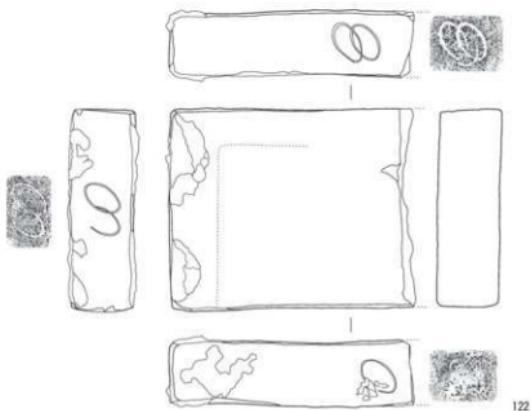

122

図 28 北山窯跡出土遺物 12 (1/3)

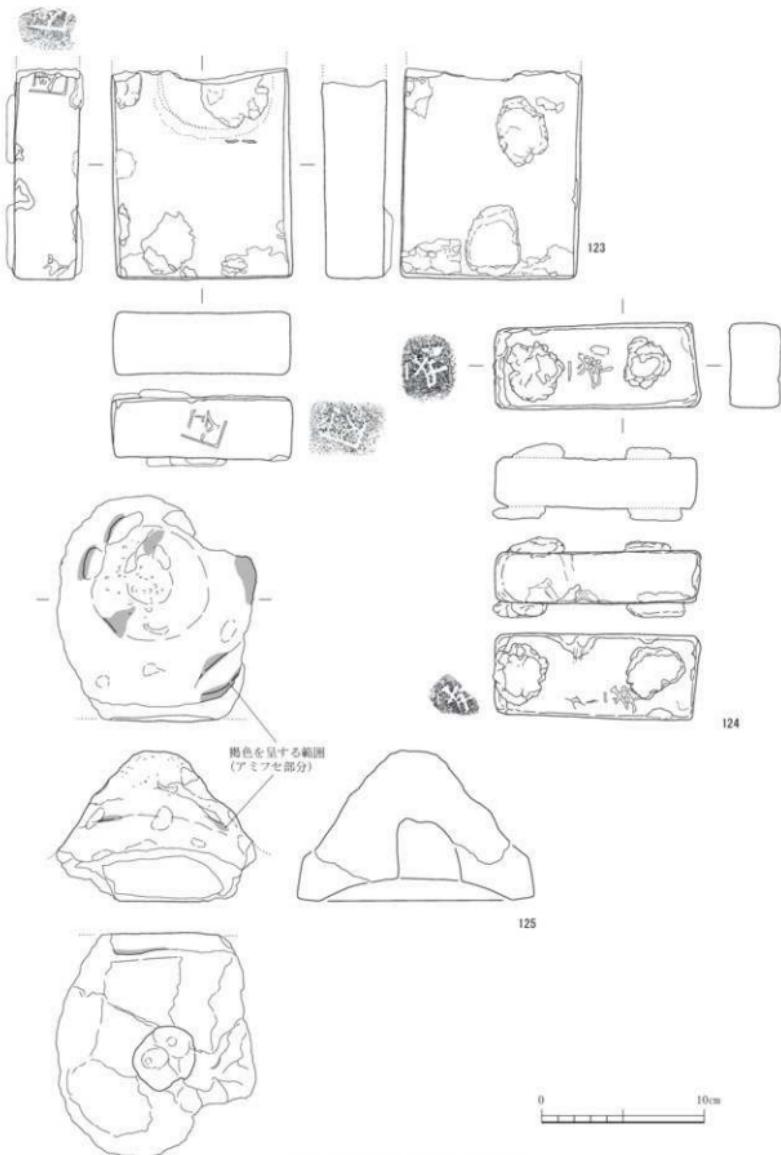


図29 北山窯跡出土遺物 13 (1/3)



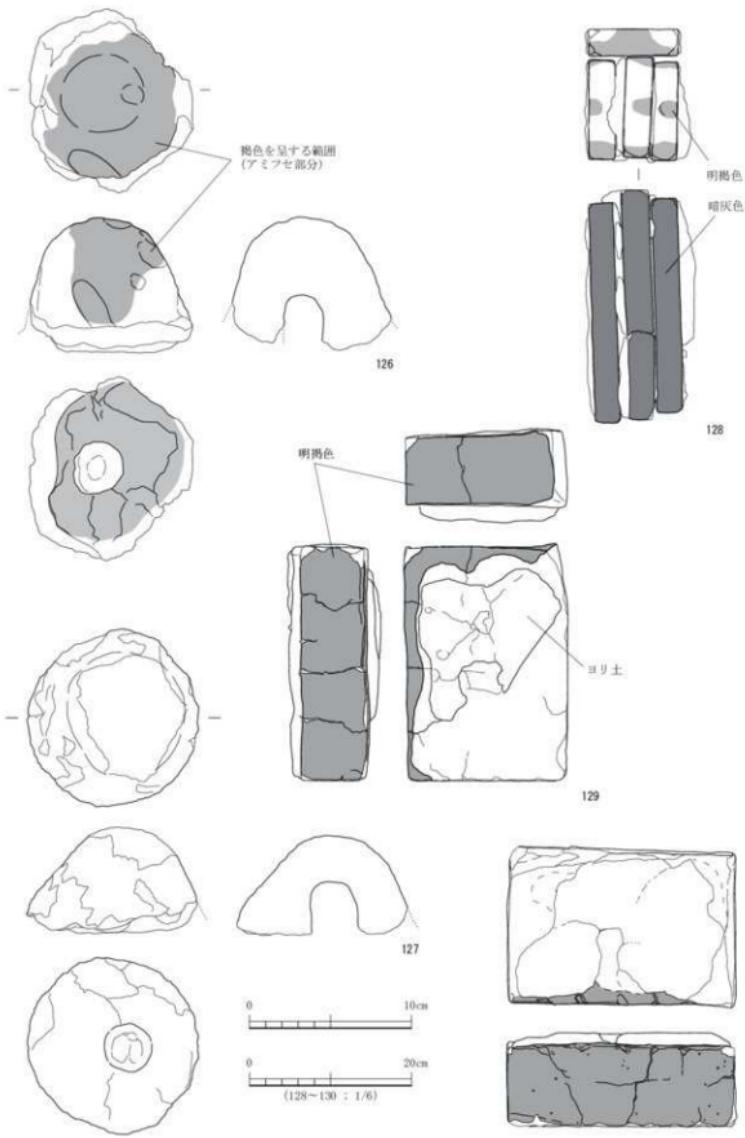


図30 北山窯跡出土遺物 14 (1/3, 1/6)

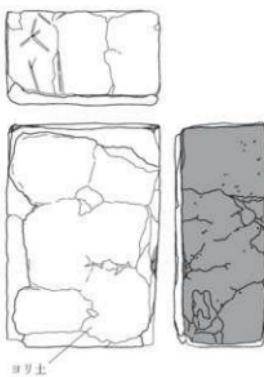


ヨリ土

131

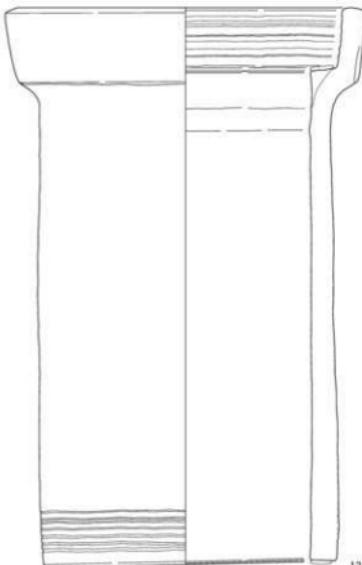

132

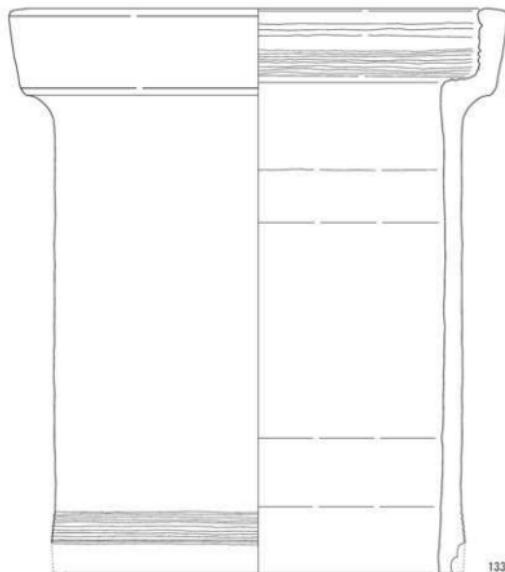

0 20cm
(1/6)

図31 北山窯跡出土遺物 15 (1/6)

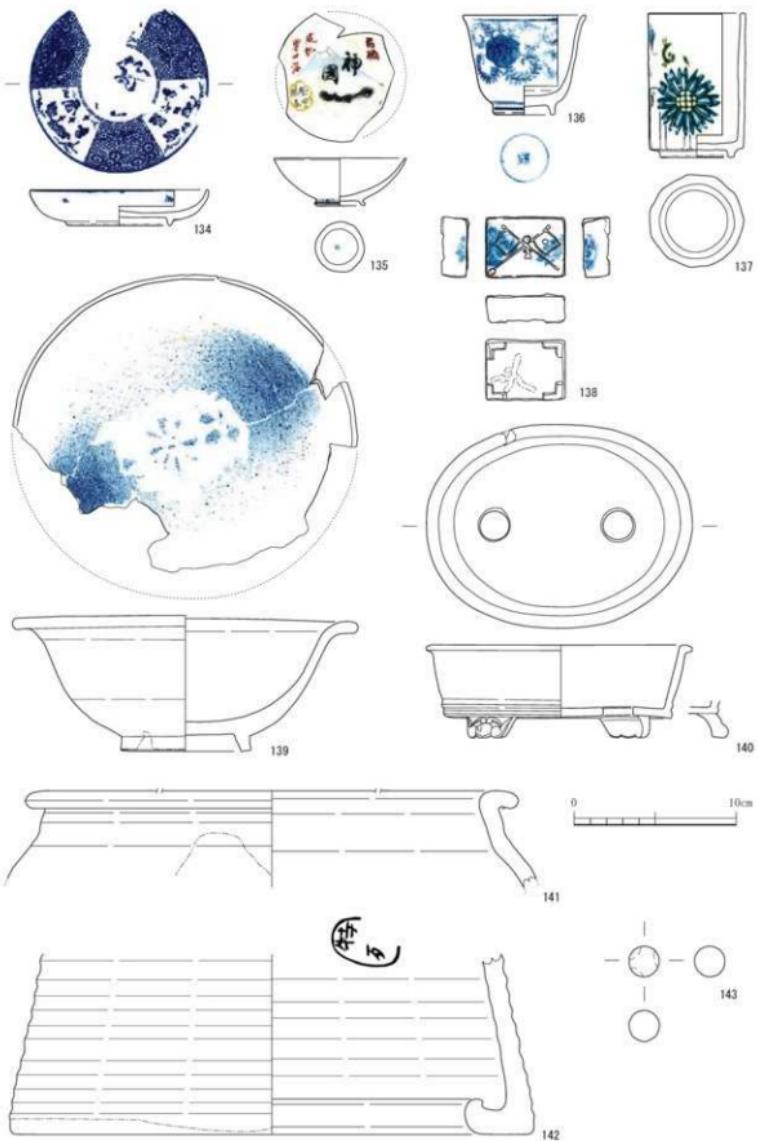


図32 北山窯跡出土遺物 16 (1/3)

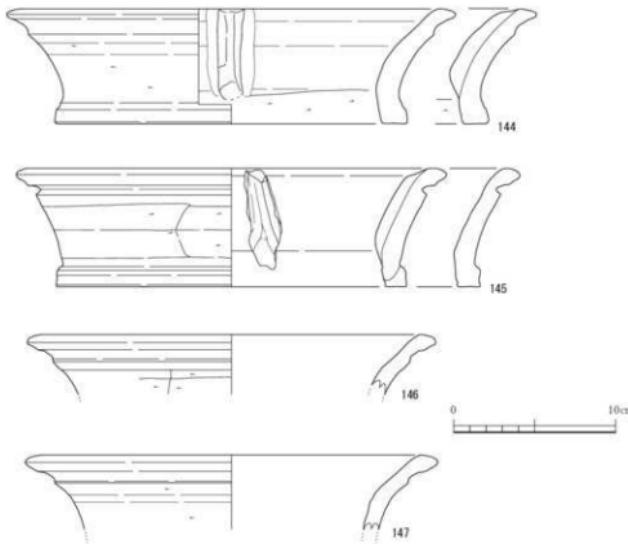


図33 北山窯跡出土遺物 17 (1/3)

表2 北山窯跡出土遺物の文字・記号(1)

登録番号	種別	器種	技法	文字等の部位	胎蔵/その他	グリッド・出土地点
27	磁器	瓶	筆書き	外腹底部	「北山精製」	Z22
28	磁器	瓶	筆書き	外腹底部	「北山精製」	Z22南壁
39	磁器	染付端反碗	筆書き (直溜)	外腹底部	絞あり 「北山」	B7
31	磁器	染付碗	筆書き (直溜)	外腹底部	「北山」	東壁道
32	磁器	染付端反碗	筆書き (直溜)	外腹底部	「右風口口」	Z22
33	磁器	染付端反碗	筆書き (直溜)	外腹底部	「□□□□」	C7
35	磁器	染付端反碗	筆書き (直溜)	外腹底部	「北山製造」	窓外
38	磁器	染付端反碗	筆書き (直溜)	外腹底部	「唐古窯北山製」	B7
40	磁器	染付小形碗 (D類)	筆書き (直溜)	外腹底部	絞あり	Z22
41	磁器	染付小形碗 (D類)	筆書き (直溜)	外腹底部	「古白園製」か	C7
42	磁器	染付小形碗 (D類)	筆書き (直溜)	外腹底部	「陶玉園製」	A7
44	磁器	染付小形碗 (D類)	筆書き (直溜)	高台内側/見込	「明治四十一年四月」、「水野」 「品野記念」	B7
45	磁器	染付小形碗 (D類)	筆書き (直溜)	高台内側/見込	「改修記念」, 絞あり	B7
48	磁器	盖舟	筆書き	外腹底部	「北山造」, 黒色釉	B7北壁
50	磁器	平碗	陰刻	外腹底部	「北山」	Z22~A7
51	磁器	平碗	陰刻	外腹底部	「北山」	B8
56	磁器	蓋碗	陰刻	外腹底部	「北山」	Z22
59	磁器	蓋碗	陰刻	外腹底部	統制番号か	Z22
60	磁器	平碗	陰刻	外腹底部	統制番号「品147」	Z22
61	磁器	鉢 (蒸焼)	筆書き (直溜)	外腹底部	「陶玉精製」	A7
62	陶器	鉢	筆書き (直溜)	外腹底部	「陶玉園製」	B7
63	磁器	平碗	筆書き	外腹底部	「陶玉園松風製」	B7
134	磁器	染付丸皿	筆書き	体部外腹	型紙措, 「明治二四年」	半, B7北壁, B9
135	磁器	壺	転写	内腹	「名酒仲国」	C7
142	陶器	器種不明 (円筒状)	スタンプ	内腹	「小判形柄に「特(殊?)」」	B7西半
638*	磁器	平碗	筆書き	外腹底部	「平安竹集」	9864V上チ層

表3 北山窯跡出土遺物の文字・記号(2)

登録番号	種別	器種	技法	文字等の部位	施業/その他	グリッド・出土地点
79	罐器	乳鉢	篆書(虫頭)	体部外面	「(記)念 昭和」	09865W, X
80	罐器	乳鉢	篆書(虫頭)	体部外面	「北山 口年五月」	09865X, Y
81	窯道具	トチオサエ	篆書(虫頭)	体部外面	「明治卅口落慶」	C7
82	窯道具	トチオサエ	篆書(虫頭)	体部外面	ヤマ形に「ク」	D7
83	窯道具	トチオサエ	篆書(虫頭)	体部外面	染付文字あり	B7東洋
84	窯道具	トチオサエ	篆書(虫頭)	体部外面	ヤマ形に「ク」と口「口山」	Z77
85	窯道具	トチオサエ	篆書(虫頭)	体部外面	「昭和七年四月」「北山」	B7, 986-4B, C, D, Y, I
752*	窯道具	トチオサエ	篆書(虫頭)	体部外面	「北山」か	C7
73	窯道具	陶片(植木鉢)	篆書(鉄輪)	破片表裏面	「忠」／「(文字)」	A7
74	窯道具	陶片	隙刻	破片裏面	「ほ山」	C7
88	窯道具	エブタ	篆書(鉄輪)	裏面	「口山」	C7
89	窯道具	エブタ	篆書(鉄輪)	裏面	「北山」	Z77～A7
90	窯道具	エブタ	篆書(鉄輪)	裏面	「ヨ」	B8北側
93	窯道具	陶片(エブタ)	篆書(鉄輪)	裏面	「北」	B7
119	窯道具	方形匣鉢蓋か	捺刻	周面	記号印「友」	窯床下
754*	窯道具	エブタ	篆書(鉄輪)	裏面	黒印筆書きあり	Z77
755*	窯道具	エブタ	篆書(鉄輪)	裏面	「ヨ」	D8西
98	窯道具	底	篆書(鉄輪)	外面部側面	「ク」	A7
99	窯道具	底	篆書(鉄輪)	外面部側面	「ク」	B7
102	窯道具	底	篆書(鉄輪)	外面部側面	「ク」	C7
108	窯道具	底	篆書(鉄輪)	外面部側面	「忠」	B7トレンチ
756*	窯道具	底	篆書(鉄輪)	外面部側面	黒印筆書きあり	Z77
757*	窯道具	底	篆書(鉄輪)	外面部側面	黒印筆書きあり	Z77
758*	窯道具	底	篆書(鉄輪)	外面部側面	「リ」?	Z77
759*	窯道具	匣鉢(ロクロ)	篆書(鉄輪)	外面部側面	「忠」	Z77
760*	窯道具	底	篆書(鉄輪)	外面部側面	「ク」	C7
761*	窯道具	匣鉢(ロクロ丸底)	篆書(鉄輪)	外面部側面	「ク」	C7
762*	窯道具	匣鉢(ロクロ平底)	篆書(鉄輪)	外面部側面	「山」	C7
14	窯道具	櫻板+櫻鉢	捺刻	側面	記号印(○に「忠」)	C7
120	窯道具	櫻板	捺刻	側面	記号印(○に「忠」)	-
121	窯道具	櫻板	捺刻	側面	空印捺刻あり	C7
122	窯道具	櫻板	捺刻	側面	記号印(○に2つ重ね)	C8南壁
123	窯道具	櫻板	捺刻	側面	記号印(カギに「金」)	-
124	窯道具	クレ(小)	捺刻	側面	記号印「友」	D8壁
763*	窯道具	櫻板	捺刻	側面	記号印(かまぼこ形)	Z77
764*	窯道具	櫻板	捺刻	側面	記号印(○に「口」)	Z77
765*	窯道具	櫻板	捺刻	側面	記号印○	Z77
766*	窯道具	櫻板	捺刻	側面	記号印○	Z77
767*	窯道具	櫻板	捺刻	側面	記号印(○に「一」)	Z77
768*	窯道具	櫻板	捺刻	側面	記号印○	Z77
769*	窯道具	櫻板	捺刻	側面	記号(かまぼこ形)	Z77
770*	窯道具	櫻板	捺刻	側面	記号(かまぼこ形)	Z77
771*	窯道具	櫻板	捺刻	側面	記号(○に「一」?)	Z77
772*	窯道具	櫻板	捺刻	側面	記号印(○に「一」)	A7
773*	窯道具	櫻板	捺刻	側面	記号印(ヤマ形)	A7
774*	窯道具	櫻板	捺刻	側面	記号印○	A7
775*	窯道具	櫻板	捺刻	側面	記号印○	A7
776*	窯道具	櫻板	捺刻	側面	記号印○	A7
777*	窯道具	櫻板	捺刻	側面	記号印○	B
778*	窯道具	櫻板	捺刻	側面	記号印「七」	D8
779*	窯道具	櫻板	捺刻	側面	記号印印(カギ形)	D8

*は実測図を複数

第2節 勘介窯跡（図34～図69）

遺物はコンテナ箱で140箱が出土している。

出土地点は試掘坑と窯体および窯体の下方にあたる灰原であるが、試掘坑出土遺物を除き出土地点からそれぞれ1号窯および2号窯に伴うことが明らかである。なお、1試掘坑はその位置と出土状況から1号窯に伴う可能性が高い。また、2試掘坑の出土遺物は大半が試掘坑の北側に推定される平坦面（工房跡）あたりから転落した遺物である可能性が高く、斜面上方に推定した遺構の状況が明らかではないため、1号窯あるいは2号窯のどちらに伴うものかは不明である。（松澤）

資料の整理にあたり、勘介1号窯、2号窯の位置が明らかとなったことを受けて、調査範囲東方のグリッドZY6, ZZ6, ZY7, ZZ7, ZZ8にかけて広がる物原を1号窯、調査範囲西方のZV4, ZU5, ZV5, ZW5, ZU6, ZV6, ZU7, ZT7にかけて広がる物原を2号窯に伴う遺物として取り扱った。（以下武部）

（1）勘介1号窯（図34～図50）

勘介1号窯に伴う物原から出土した資料では、碗類では天目茶碗・丸碗・平碗があり、皿類には端反皿・稜花皿・腰折皿・丸皿・灯明皿・縁祿皿がある。鉢類では擂鉢がある。このほかに小杯・茶入・筒形容器がある。窯道具では匣鉢・挟み皿・トチ・焼台・小分炎柱がある。このうち縁祿腰折皿は多数の溶着資料があり、挟み皿としての使用法が想定できる。

天目茶碗（148～173）は口唇部のくびれが比較的小さく、体部は若干の丸みをもって立ち上がる。浅い削り出し輪高台となるものが多く、高台の断面形状は方形あるいは逆台形を呈する。少量の内反高台のもの（171）も含まれる。高台脇の削り込み幅は小さく、外面体部下方から高台にかけて濃い鉄軸が掛けられる。釉薬は内面および外面上方に鉄軸が掛けられる。

丸碗（175～186）の体部は、下方から丸みをもって開きつつ上方は直立する。器壁は底部でやや厚みがあり、口縁にむかって薄くなり、端部は丸く調整される。高台は断面形状が方形となる貼り付け高台が主となる。175～179は外面体部には鈎形の印花文を連続して蓮弁文が表現される。釉薬は内外面全体に灰釉が掛けられるものが多い。外面下方から底面にかけて露胎となるもの（186）は削り出し高台である。このほか点数は多くはなく抽出できなかったものに灰釉平碗（174）がある。

皿類では端反皿が最も多い。灰釉端反皿（187～223）の体部は丸みをもって立ち上がり、口縁端部が緩やかに外反する。口径11.0～11.5cmを中心に、15.0～17.0cmの中皿（187～199）、8.0cm前後の小型の皿（217～223）がある。貼り付け高台の断面形状が逆三角形となり先端が尖るもの、方形に近いものとがあり、後者は中皿に多く認められる。灰釉は全面に施されるが、中皿では内面底部を露胎とするものがある。内面底部に印花文のある個体が多い。菊花の他にかたばみ（214）などの印一つを捺す場合がほとんどであるが、中皿（192）のように菊花3つを配置するものがある。削り込み高台の端反皿（225～227）は口径約10.0cm、体部は丸みをもって開き口縁端部が緩やかに外反する。こちらは全面に鉄軸が掛かり、口径（・器高）は灰釉端反皿にはない中間の規格である。

灰釉稜花皿（228～230）の体部は下方ではやや直線的に開き、口縁にかけて緩やかに外反する。口径11.0～12.0cmの口縁は輪花状をなし、内面底部に菊花の印花文がつく。228は全面施釉で断面逆三角形の高台が付き、229は平底の底面に糸切り痕を残し、内面底部と共に露胎である。

腰折皿（224）は口縁部が大きく外反する器形で、器壁は全体に薄く内面から外面口縁部付に鉄軸が掛かる。

丸皿（231～234）は口径約11.0cm、全て削り込み高台であり、内外全面に鉄軸が掛けられる。231の高台疊付部分は釉が拭い取られている。233内面には2ヶ所のトチ痕が残る。235は口径11.2cmの内禿皿

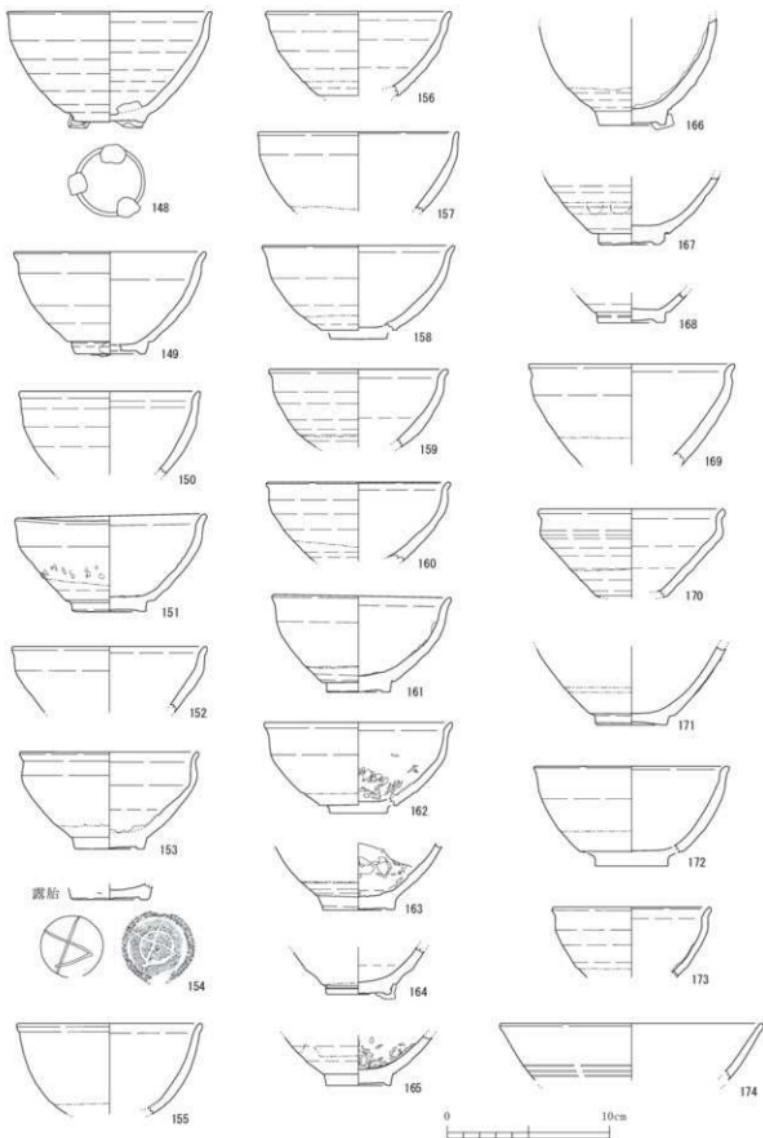


図34 勘介1号窯跡出土遺物 1 (1/3)

の形態であるが、無軸の製品である。

灯明皿（236～238）は口径約11.0cm、体部は内萼気味に立ち上がり、口縁端部は細く尖る。内面に同心円状のナデの痕跡を残す。底部は平底で糸切り痕を残す。無軸、焼き締めの製品である。

そのほか、**鉄軸小坏**（239）は底面に輪トチが付着する。**仏鉢**（240）は内外面に鉄軸が掛けかる。**茶入**では、広口の壺形のもの（241, 242）は外面底部付近を除いて鉄軸が掛けられる。小瓶形のもの243は外面に鉄軸、244は外面底部を除いて鉄軸に灰軸が掛けられる。以上の資料の器壁はやや厚く、文琳形（245）の胎土は緻密で薄手のもので内外面に鉄軸が掛けられる。

鉢では**擂鉢**（246～263）がある。口縁部に縁帯を形成するI類であり、端部を内側に折り返すII類は含まれていない。口径28.0～30.0cmのものが中心で、平底の底部より体部は下方から直線的に開き、端部は屈曲して上方に短く立ち上がる。内面の底部から体部にすり目をもち、口縁にユビオサエによる浅い注口がつく。口縁端部の形状により細分が可能である。端部上端に面を形成して尖る形状となるもの（249, 250）、先端を丸くするもの（264, 267）、屈曲部外面と口縁端部の先端をともに丸くするもの（251～254）、口縁端部がわずかに上方に引き上げられ、厚みをもち断面形状が三角形を呈するもの（248, 255～259, 263）、口縁端部下方が引き出されて縁帯を形成するもの（260, 261, 262）に分けられる。外面に鉄軸が掛けられる。内面と外面底部の周囲に重ね焼きに用いられたヨリ土のトチ付着痕が認められる。

筒形容器（264～270）には、内面は露胎で体部上方に鉄軸が掛けられた広口の容器類を含めた。形状として口頭部の区分が認められる（264～266）は**口広有耳壺**の可能性がある。267は施釉範囲が短い。268は自然軸か灰軸が部分的に掛かるもので、口縁部には焼成前に切り取られた部分が認められる。底部外面の処理は多くが糸切り後未調整であるが、回転ケズリするもの（269, 270）がある。

そのほかに壺・瓶類では**鉄軸徳利**（274）、**鉄軸壺**（275）、立会調査時に出土した**鉄軸耳付水注**（276）がある。古瀬戸後期段階の鉄軸根来形瓶子（271, 272）と鉄軸花瓶（273）や、尾張型第12型式に比定される山茶碗（277～279）は搬入品と考えられる資料である。

窯道具として使用された皿形には、**挟み皿**（291～299）と製品と溶着関係が認められる**縁軸腰折皿**（280～290）がある。挟み皿はロクロ成形、平底で糸切り後未調整であり、体部は下方からわずかに丸みもつて開く。器壁の厚さがほぼ一定で口縁端部を丸くするもの（291, 297～299）、端部を面取りするもの（292）、先端部が細くなるもの（294）、端部が外反して端反となるもの（293, 295）がある。径11.0～12.0cm、器高約2.5cmに収まる。292, 295は口縁部付近に灰軸が掛かかる。他は無軸であるが、内面底部中央に一条のクシ描きがつけられているものがある（296～299）。縁軸腰折皿は口径11.0～12.5cm、器高2.0～2.5cmであり、削り出し輪高台が付く。高台の幅や高台脇の削り幅もやや広く、成形・調整が全体に粗雑なものが多い。290は口径9.6cmと小振りで底面に端反皿（205）が溶着する。300は腰折皿の底部片で、周縁に打ち欠きが認められる。

匣鉢は全てロクロ成形による平底、筒形の形態である。側面下端が面取される形であり、底部径は口縁部より若干小さくなる場合が多い。底面は糸切り後未調整であるが、底面に円形の窓が開口するもの（305, 309）もある。口径11.0cm前後の小型のものでは、器高約4.0cmの広い平底となるもの（307, 317）、径6.0cm前後の底面が突出して器高が4.0～6.0cmとなるタイプ（302, 303, 319）がある。中型（310～314, 316, 329）のものは、口径15.0～17.0cmの間に複数の規格を含む。器高は9.0cm～10.5cmであり、底面に穿孔のある305, 309のタイプに限り、器高が7.0cm以下と低くなっている。より大型のものでは口径18.0cm～22.0cmのサイズがみられるが、器高は8.6cm～10.6cmと中型サイズのものを超えることは少ない。中型の匣鉢内部に横ピンの付着するもの、側面下端付近に2ヶ所程度の焼成前穿孔のある個体

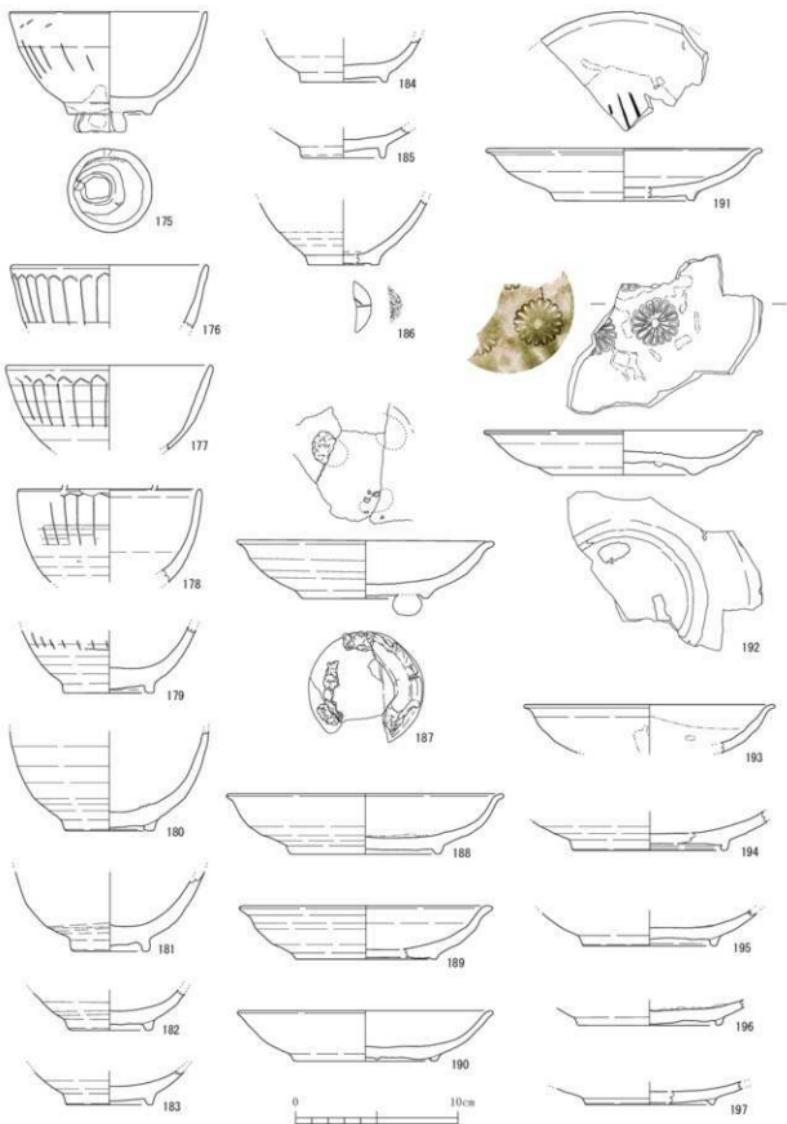


図35 勘介1号窯跡出土遺物 2 (1/3)

(315, 333, 335) もみられる。

匣鉢蓋として使用されたと考えられる径 20.0cm ~ 14.0cm 程度の転用品がある。匣鉢の底部を利用したもの (337, 338) や大型の挟み皿のような形態 (339) があり、いずれも周縁部を打ち欠いて整形し、片面には自然釉が厚く付着している。(340 は溶着した 3 枚の円板状のもので、銷軸が厚く固着しているためこちらに提示したが、北山窯に関連する資料の可能性がある。) そのほかに匣鉢内で使われた長脚ビン (341 ~ 344) は長さ 4.6cm ~ 5.5cm、幅 3.0cm 弱である。団子トチ (345, 346) や様々な輪トチ (347 ~ 352) がある。断面形が長楕円になるやや高い 347, 348 のタイプが丸碗 (175) に底面に付着している。焼台 (353, 354) は径 9.0cm ~ 11.0cm、厚さ 5.0cm ~ 6.0cm で付着物も多く窯材に転用されていた可能性がある。小分炎柱の部材 (355 ~ 359) は径 9.9cm ~ 11.5cm 程度の円柱状のもので、残存長は最大で 18.2cm であった。複数個を積み上げ、ヨリ土を用いて接着した。激しい被熱の痕跡は一方に偏って認められる。ハリ (360) は匣鉢の間を支持したようで、曲面の痕跡が残る。激しい被熱の痕跡は一方に偏って認められる。

なお、以上の窯道具類に認められる種々の窯印等については、勘介 1・2 号窯の両者を併せて後述することにする。

(2) 勘介 2 号窯 (図 51 ~ 図 69)

勘介 2 号窯に伴う物原から出土した資料では、碗類では天目茶碗・丸碗・平碗があり、皿類には端反皿・稜花皿・ソギ丸皿・丸皿・灯明皿・稜皿・内壳皿・折縁皿・土器師皿がある。鉢類では描鉢・焼締大皿・片口がある。壺・瓶類では徳利・有耳壺・壺・耳付水注がある。鍋・釜類では釜・内耳鍋がある。このほかに筒形容器・水指・桶・小杯・茶入・香炉・蓋・狛犬がある。窯道具では匣鉢・挟み皿・トチ・焼台・小分炎柱がある。

天目茶碗 (361 ~ 397) には、口唇部のくびれが比較的小さく、削り出し輪高台のもの (364, 365) が含まれるが、主体となるのは体部が下方から緩やかな丸みをもって開き、上方が直立し、一旦くびれて口縁部がわずかに外反するものであり、体部下方はやや直線的となり高台脇を削りこむ。内反高台で高台下端を面取りするものがある。多くは外面体部下方から高台にかけて銷軸が掛けられるが、薄く掛かるもの (366, 367, 374, 389, 390, 394)、露胎となるもの (365, 391, 392, 393) がある。釉薬は内面および外面上方に鉄釉が掛けられるほか、銅緑釉の製品 (385 ~ 387) がある。

丸碗 (398 ~ 401) の体部は、下方から丸みをもって開きつつ上方は直立する。器壁は底部付近で厚みをもち、口縁にむかってやや薄くなり、端部は丸く調整される。高台は断面形状が方形となる貼り付け高台が主となる。398, 399 は外面体部に鉤形の印花文を連続して蓮弁文が表現される。釉薬は内外面全体に灰釉が掛けられる。402 は口縁端部が外反する端反碗の形態であり、削り出し輪高台が付く。体部外面には丸ノミによるタテ方向の削りが入る。内面および外面上方に黄瀬戸釉が掛かる。平碗 (406 ~ 407) は口径 15.0cm ~ 17.0cm、405, 406 は外面上に鉄釉、405 は体部外下面に銷軸が掛けられる。407 は無釉で焼締である。

端反皿 (408, 409, 411 ~ 421, 441, 442) の体部は下方から丸みをもって立ち上がり、口縁端部が緩やかに外反する。口径 8.2cm ~ 9.2cm と 11.0cm 前後のものがある。内外面全体に灰釉が掛けられるもののほか、鉄釉の製品 (409)、ほぼ無釉のもの (408, 415, 416, 418 ~ 421)、鉄釉・灰釉が掛けられるもの (441) がある。内面底部中央に印花文が捺される。全体の形状が不明な灰釉皿 422 ~ 424 も含めると、菊花文、かたばみ文をはじめ 7 種ほどがある。

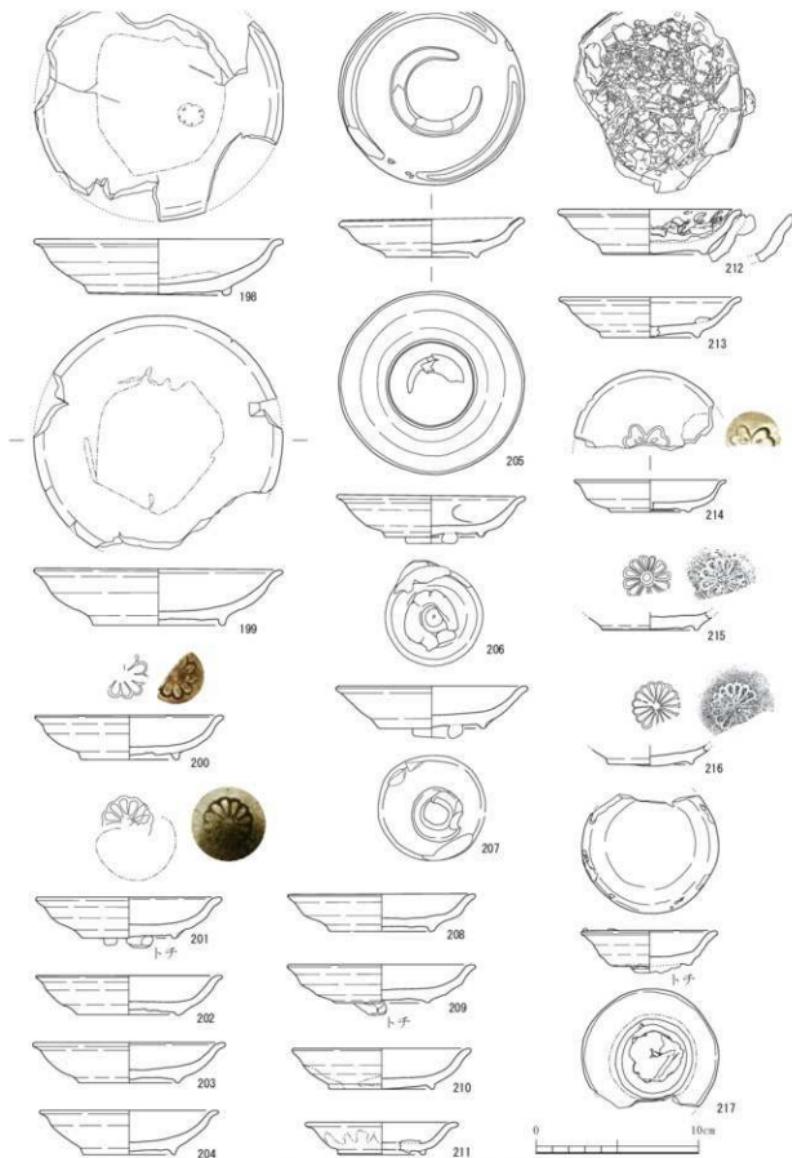


図 36 勘介 1 号窯跡出土遺物 3 (1/3)

穂花皿 (410) は口径 10.7cm、器高 2.5cm、体部は下方から丸みをもって立ち上がり、口縁部は外反する。口縁部付近は器壁が薄くなり先端はやや尖る。口縁内面に波状文を描き、内面底部中央に菊花の印花文がつく。高台は断面形が逆三角形に近い貼り付け高台で、内外面に灰釉が掛けられる。底面に輪トチが付着する。

ソギ丸皿 (425 ~ 432) 口径 10.0cm ~ 11.0cm、器高 2.9cm 前後の丸皿の形態である。内面体部と底部の境を沈線で区切り、その間に丸ノミによる削りを連続して文様とする。内面底部は沈線による二重円の中央に菊花の印花文を配する。内外全面に灰釉が掛けられる。底面に輪トチ痕が残るものが多い。428 は体部外面にも刻文 (ソギ) が入る。433 はソギ丸皿とは異なる施文技法で、体部内側に刻み目文様がめぐる。内外面に灰釉が掛けられる。

豆皿 (434) 口径 6.0cm、器高 1.3cm、削り込み高台で内外面全体に灰釉が掛けられる。内面底部に印花文 (八輪文) が捺される。

丸皿 (443 ~ 459, 478) は断面形が逆三角形に近い貼り付け高台と削り込み高台 (448, 450) がある。釉薬は灰釉 (443, 447, 451, 453, 457)、鉄釉 (446, 448, 459, 458)、鉄釉に灰釉流し (454, 456)、銅綠釉 (449, 478) があり、444, 445, 452 は無釉である。内外全面に施釉されるもののほか、内外面の底部を露胎とするもの (453, 457, 458) がある。平均的な口径は、灰釉の製品で 10.0cm 前後、鉄釉の製品ではやや大きく 11.0cm 前後に分布するとみられる。457 は内面底部に、458 は外面高台内に窯印とみられるヘラによる十字の線刻がある。

灯明皿 (435 ~ 440) は口径 9.5cm 前後、器高 2.3cm 前後、糸切り後未調整の平底、無釉の焼締陶器である。体部は丸みをもって立ち上がり、内面にヘラまたはコテ状工具によるナデ痕が螺旋状に残る。

穂皿 (460 ~ 472) の口径は 10.5cm 前後、器高は 2.0cm ~ 2.5cm、体部は下方から直線的に開き、口縁部はそのままのびて端部を丸くするもの、わずかに外反するものがある。削り込み高台であり、内外前面に鉄釉が掛けられる。ただし 465 は平底の形状であり、小型の口径 8.5cm の 466 は灰釉が掛けられる。

内禿皿 (455, 473, 474) は内面底部に凸部をもつ。473 は糸切り後未調整の平底で無釉。455, 474 は丸皿の形状で断面形が逆三角形の貼り付け高台がつく。内外面底部を除いて施釉する (鉄釉に灰流し)。

折縁皿 (475 ~ 477) の体部は下方からやや直線的に立ち上がり、口縁部は外面する。削り込み高台 (476)、貼り付け高台 (477) の両者がある。釉薬は灰釉 (475, 476) のほか、銅綠釉 (477) がある。このほかクロ成形の土師器皿 (479) がある。

擂鉢 (482 ~ 504) 体部は下方からやや外反気味に開き、口縁部に縁帶を形成する I 類 (482 ~ 499) と端部を内側に折り返す II 類 (500 ~ 504) に分けられる。鉛釉が内外全面に掛けられるが、底面部分は薄くなっている。口径は 27.0cm ~ 29cm が多く、30.0cm を少し超えるもの、17.0cm 程度の小型のもの (504) などがある。I 類では口縁部形状から細分が可能であり、口縁部上端が上方に引きあげられるもの (482, 483)、口縁部断面形状が三角形になるもの (484 ~ 488)、口縁部縁帶の下端が引き出されたもの (490 ~ 492, 494)、口縁部縁帶の上下が引き出されたもの (496 ~ 499) などに概ね分けられる。II 類口縁部の折り返しの幅は 1.5cm ~ 2.1cm 程度であり、上面が少し盛り上がるものとわずかに凹むものがある。

焼締大皿 (480, 481) 480 は口径 25.4cm の口縁部で丸みをもって開く体部から続き端部は面をもち断面方形となる。底部の 481 は底径 12.3cm、断面が方形となる削り出し高台であり、外面下半は回転ヘラ削り調整、高台脇を削り込む。無釉の焼締陶器である。

耳付水注 (505) は平底で、やや扁平な胴部がすぼまり口頸部が上方へ立ち上がる。口縁端部は丸く玉縁状となる。双耳の位置を結ぶ方向に注口がつけられる。底面を除き鉄釉が掛けられる。508 は耳付き、509 は平底の小型の壺で底面を除き外面に鉄釉が掛けられる。

徳利 (506, 507, 510 ~ 512) 506 はラッパ状に開く口縁部で内外面に鉄釉が掛けられる。507 は耳付きの

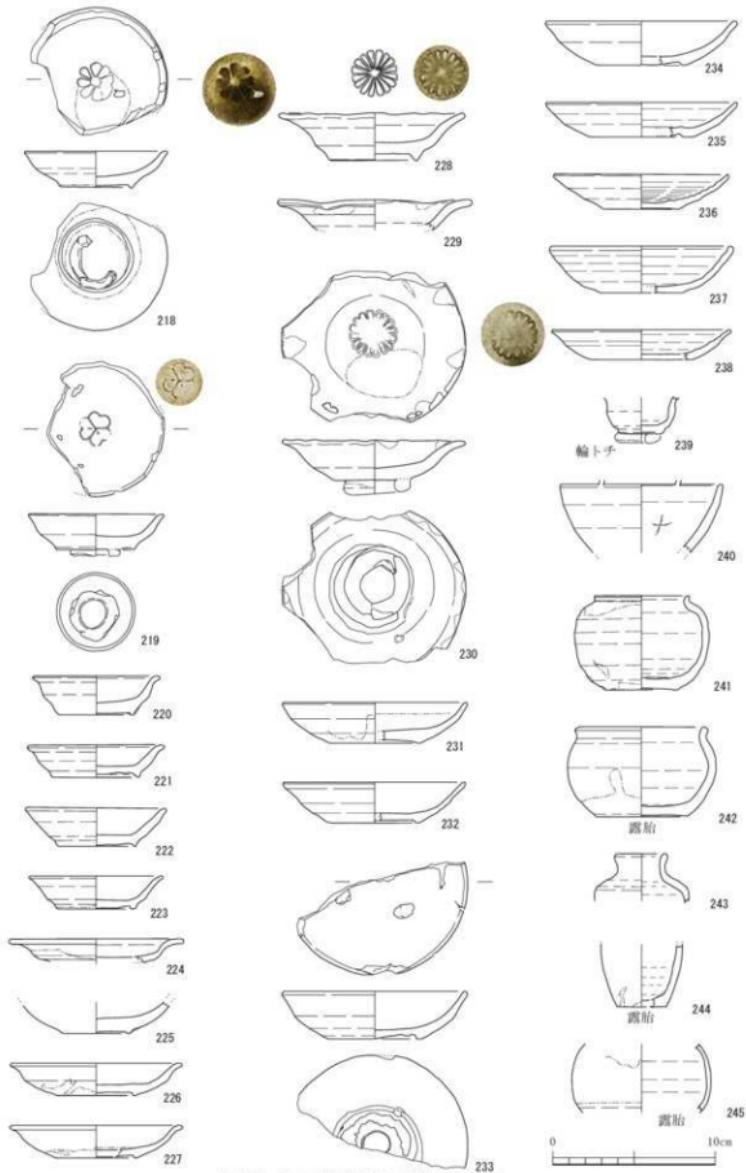


図37 勘介1号窯跡出土遺物4(1/3)

徳利で体部上方に鉄軸が掛けられる。510～512は平底の徳利底部で底面を回転削り調整する。胴部下方まで鉄軸が掛けられる。

口広有耳壺 (513～516) は口径に対して胴部径が若干大きく、短い口頭部と肩部をもつ。口縁端部がやや厚く、内側または外側に張り出し面をなす。513, 514は口径 13.2cm、耳付きで内面口縁部から外面にかけて鉄軸が掛けられる。515, 516は耳の有無は不明で、内面口縁部から外面に掛けた鉄軸が掛けられる。いずれも口縁部上端の袖は拭き取られる。水指 (517) は口径 11.0cm、断面方形の口縁部からつづく体部は一旦すぼまり、くびれる形状と思われる。外面に灰軸が掛かる。

筒形容器は、長胴の器形と口径に対し器高の低いものに分けられる。長胴の (518～530) は口径 15.0cm～18.0cm、器高 17.0cm～18.0cm のものが多い。口径と胴部最大径の差がほとんどなく、胴部中ほどから平底の底部にむかって若干径が小さくなる。口縁端部付近が厚みをもって面をなし、内側または外側に若干張り出すものがある。ロクロ成形で外面体部下半は回転ヘラ削り調整、外面底部は回転削り調整するものが多く、糸切り後未調整のもの (521) もある。内面と外面体部下方から底部に鉄軸、内面口縁付近から外面下方近くまで鉄軸が掛けられる。口縁端部の袖は拭き取られる。器高の低い (531～547) は、口径 11.0cm～13.0cm、器高 8.0cm～9.0cm のものが中心であり、ほぼ同径の平底から体部が上方に立ち上がる形状である。口縁端部が若干厚みを増して面をなし、外側に若干突出するもの (533, 537, 543) がみられる。ロクロ成形、糸切り後未調整の平底であり、基本的な形状と調整は匣鉢とほぼ同様である。袖葉は、内面口縁部から外面体部上半にかけて鉄軸が掛けられる。口縁端部は拭き取られている。





片口は、体部が底面から直立するもの (548, 549)、丸みをもって立ち上がり、口縁が上方へのびるもの (550, 551) がある。548 は口縁端部が外折して縁帶をなす。口縁に一ヶ所つく注口はヘラで撫で付けられている。内外面に厚く鉄軸が掛けられる。549 は面をなす口縁端部が内傾する。口縁にはナデ調整により注口がつく。内面口縁部から外面体部に鉄軸が掛かる。口縁端部の袖は拭き取られる。550 は口縁部がわずかに内傾する。口縁端部をのぞき鉄軸が掛かる。551 は口縁にナデ調整により注口がつく。内外面に鉄軸が施され、口縁端部にヨリ土が付着する。555 は陶製の鍋耳の部分。鉄鍋を模したような丁寧な作りで、内外面に鉄軸が掛かる。

内耳鍋は内外面に鉄軸が掛けられる。半球形に近い体部の丸いもの (552) は内耳の痕跡があり、外面に煤が付着する。口縁部が内彌するもの (553) も内耳の痕跡が残る。蓋 (554) の鉄軸のかかる胴部片は球形に近い。外面に煤が付着する。耳部分とその下側の火覆いの痕跡が認められる。


筒形容器 (556, 557) は体部は下方からわずかに外反して立ち上がり、口縁部は内側に折れて張り出す。端部は丸く調整される。556 は口径 10.0cm、器高 6.7cm、底部外縁に三足が貼り付けられる。体部には 3 条の櫛描沈線がめぐる。内面口縁部から外面体部下方にかけて灰軸が掛けられる。558 は底径 5.0cm、底面は露胎で中央付近にかけて少し突出する。外縁に三足がつく。

茶入 (559～564) では、559 は白色の胎土の小壺で鉄軸に灰軸が掛けられる。黄瀬戸軸か。560 の擂座茶入は古瀬戸後期 IV 新段階に比定される。緻密な胎土が用いられている。561, 562 は肩衝、563 は丸壺、564 は内海と思われる。いずれも胎土は緻密であり外面に鉄軸が施される。565 は鉄軸の小壺で底部に輪トチが付着する。

狛犬 (566, 567) 手捏ね成形の 2 個体はともに呪行の像である。軟質の焼成不良品でタタラ成形の台座底面を除き全体に鉄軸が施されていたとみられる。像固定用の心棒の痕跡であろうか、台座底面にはそれぞれ約 1.5cm の孔が焼成前に開けられ、本体内部に向かって細くなる深さ約 5.0cm の凹みがつくられている。566 は台座を含めた高さは 9.7cm であり、台座前部、前足、左耳の部分を欠損する。567 は同じく 9.6cm、左目、前足、後足、尾の部分を欠損する。

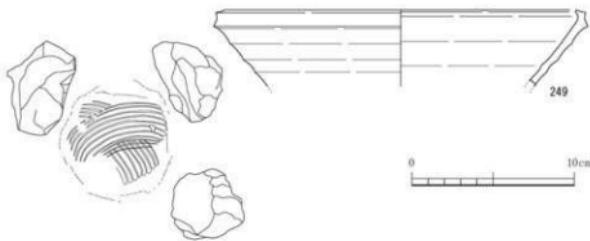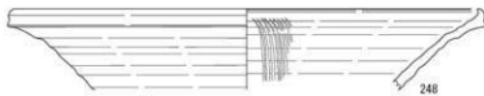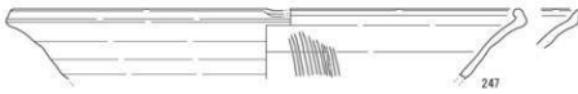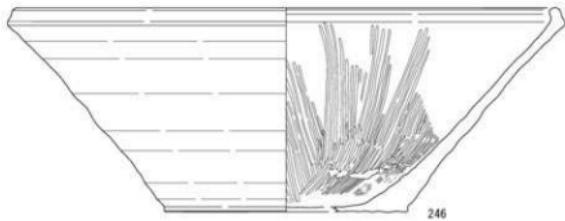

0 10cm

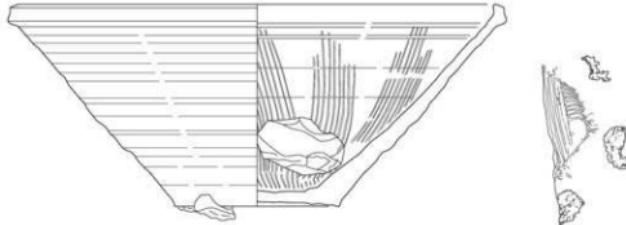

250

251

251

図38 勘介1号窯跡出土遺物 5 (1/3)

桶（568～571）としたものは、口径約34.0cmに対して器高約11.0cmとなるロクロ成形の浅い筒形の容器であり、直立する体部外面に3条の縫の表現がめぐらされている。568は外面底部を除き濃い鉄軸が掛けられ、口縁端部は拭き取りされている。569～571はやや軟質の焼成で錆軸である。これまでに桶として知られている器種の形状と異なり器高が低く、盤と呼ぶべき形である。572は甕の口縁部である。口縁が外折して幅1.8cm程度の縁帯を形成する。内外面に鉄軸が掛けられる。

そのほか、用途不明製品（574）は径15.0cm、高さ4.0cmの蓋のような陶器製品であり、ただし器壁は厚く中央に径約2.0cmの円形孔が開いている。上面となる側は蓮弁と端部付近にも装飾的な表現が加えられ、黄釉が掛けられている。165は御深井軸の丸皿で貼り付け高台、高台付近のみ露胎で裏面に製品が溶着している。

575～579, 583, 584は溶着資料である。575は上から灰釉ソギ丸皿・輪トチ（2重）・挟み皿（端反、無釉）／灰釉端反皿（総釉）・輪トチ・匣鉢と重なっている。576は天目茶碗・トチ・鉄釉丸皿（削り込み高台、総釉）・輪トチが重なったものである。577は灰釉皿・輪トチ・挟み皿（無釉）／灰釉稜皿（総釉）・輪トチ・匣鉢が重なっている。灰釉稜皿よりも上の挟み皿の径は大きい。578は上面に灰釉皿の一部が付している。579は匣鉢底面に灰釉碗がつぶれて付着している。583の匣鉢口線上端にはひも状のヨリ土が付着する。匣鉢の内側部には灰釉皿口縁の一部が付着し、底部には輪トチが付着する。匣鉢の外面部には、灰釉皿／縁釉皿（灰釉）／灰釉端反皿（総釉）・輪トチが重なっている。584は匣鉢内面底部に多数のトチを配置したもので、トチ上端はそれぞれ傾きが異なり、小型の製品を置いたと考えられる。匣鉢には器壁の薄い製品の一部が付着が認められる上、トチの間隔は狭く小瓶や茶入などを置いた可能性が考えられる。

挟み皿（580～582）はロクロ成形、糸切り後未調整の平底の皿で、体部は下方から丸みをもって開き、口縁部はわずかに外反して先端を丸くする。口径は約11.5cm、やや小型のもので9.0cmを測る。

匣鉢蓋（585～587）も基本的には挟み皿と同様の成形・調整技法である。585は口径16.7cmの匣鉢蓋であり背面にユビナデによる窓印がある。586の口径は18.8cm、587の口径は14.2cmで下面に灰釉皿が付着する。

匣鉢は全てロクロ成形による筒形の形態を基本とし、底面は糸切り後未調整の平底である。側面下端が面取される形であり、底部径は口縁部より若干小さくなる場合が多い。小型のもの（588～602）は、口径10.0cm～12.0cm、器高約4.0cmで腰は丸く、底部がやや突出して径6.0cm～7.0cmの底面を形成する。ただし602は口径12.2cm、器高5.2cmで体部下半が丸く器高の高いタイプであり、底面に1ヶ所穿孔がある。中型以上のものでは複数の規格があり、口径・器高の差が小さく側面形が正方形に近いものでは、口径12.0cm前後、器高8.0cmのもの（603, 604）と、口径14.0cm～17.4cm、器高9.6cm～10.7cmのもの（607～611, 622）に分けられ、後者では内面に横ビン、長脚ビンの付着または痕跡のある個体が認められた。器高が相対的に低く側面形が長方形に近いものでは、口径約14.0cm～15.0cm、器高5.0～6.0cmのもの（605, 606）、口径約17.0cm～21.0cm、器高6.8cm～9.2cmのもの（613～618）に概ね分けられる。

焼台（623, 624）は径9.0cm～10.0cm、高さ4.3cm～6.2cmであり、降灰、ヨリ土などが付着する。626は匣鉢間を支持するハリは、採取されたのはこれ1点のみである。長さ6.3cm、中央付近の径は約2.5cm。トチ類では団子トチ（625）、輪トチ（627～631）がある。長脚ビン（632～635）は長さ4.7cm～6.3cmである。以上の窓道具類に認められる種々の窓印等について、勘定1・2号窓の両者を併せて後述する。

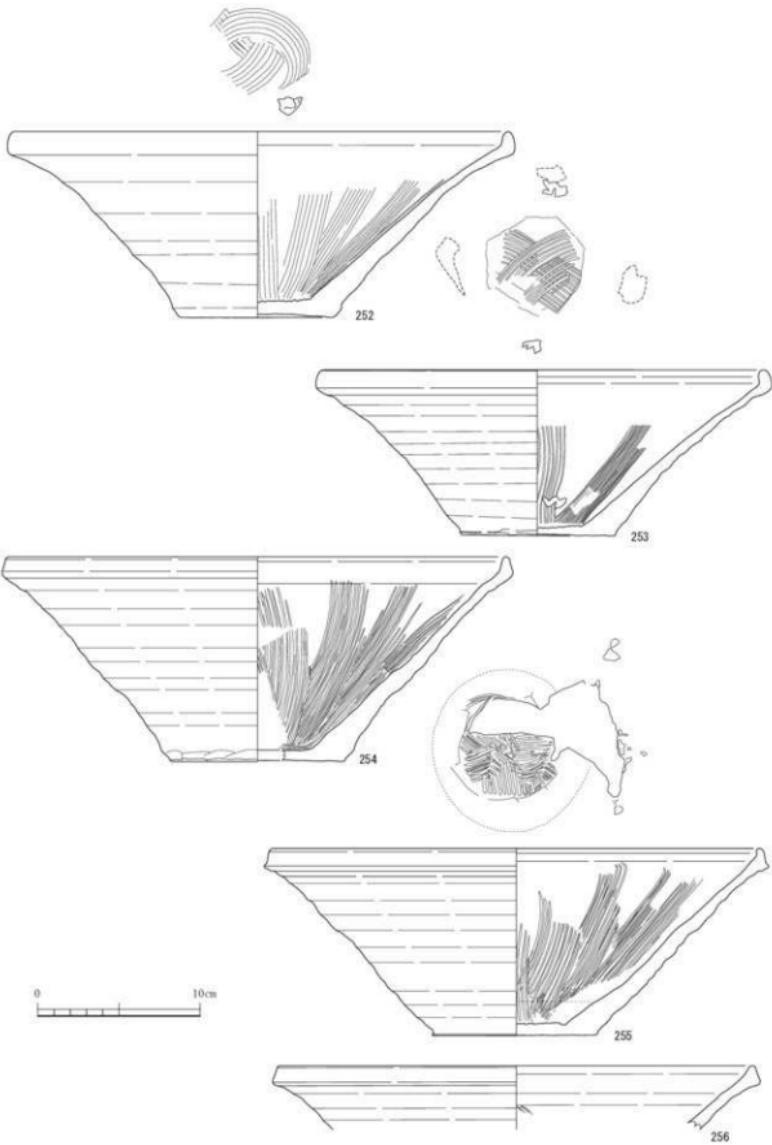


図39 勘介1号窯跡出土遺物 6 (1/3)

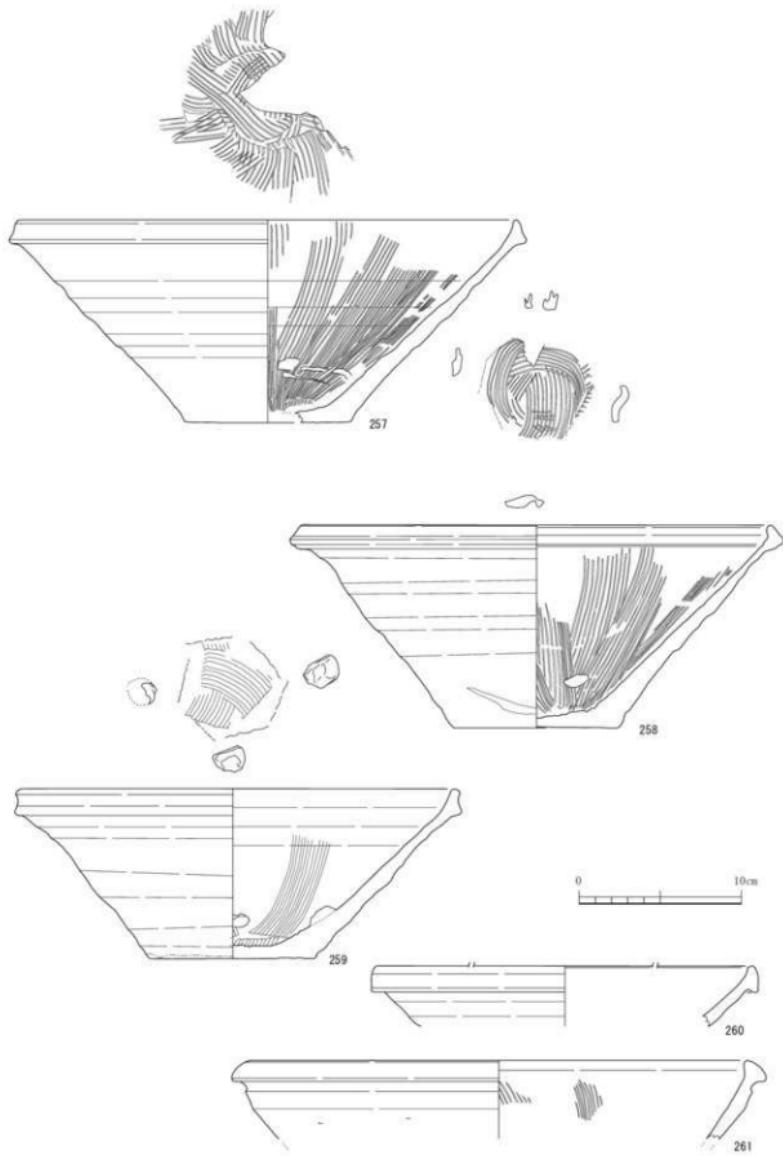


図 40 勘介 1 号窯跡出土遺物 7 (1/3)

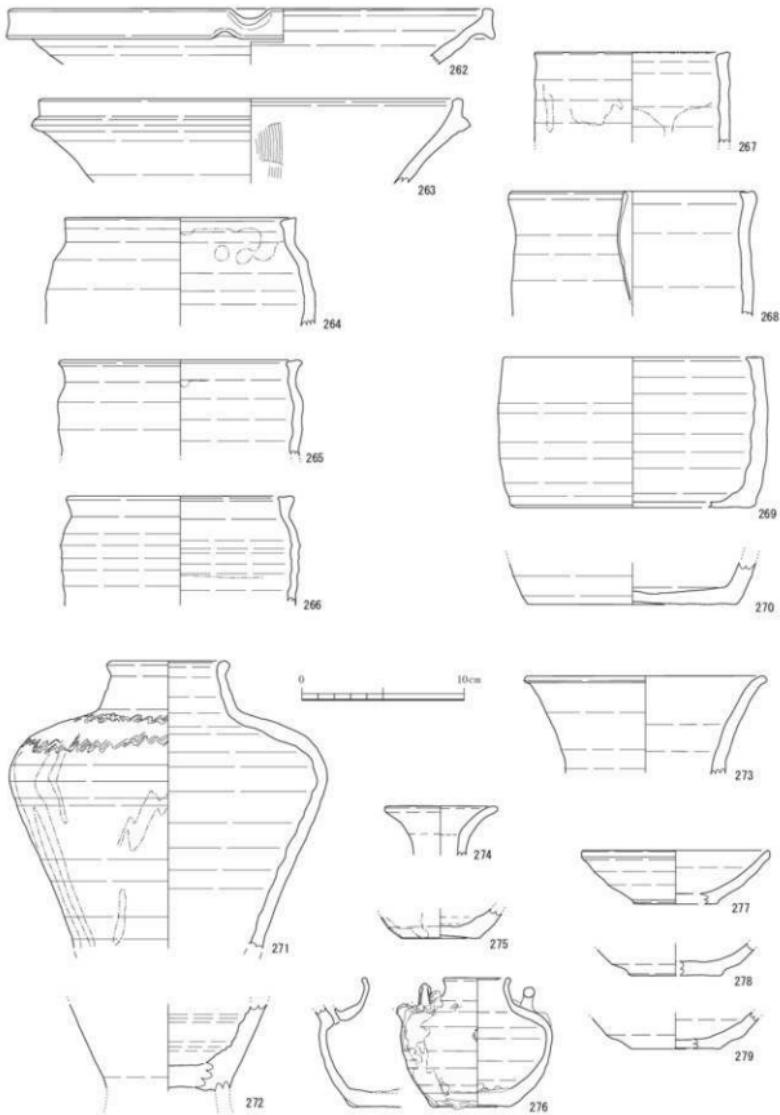


図41 勘介1号窯跡出土遺物 8 (1/3)

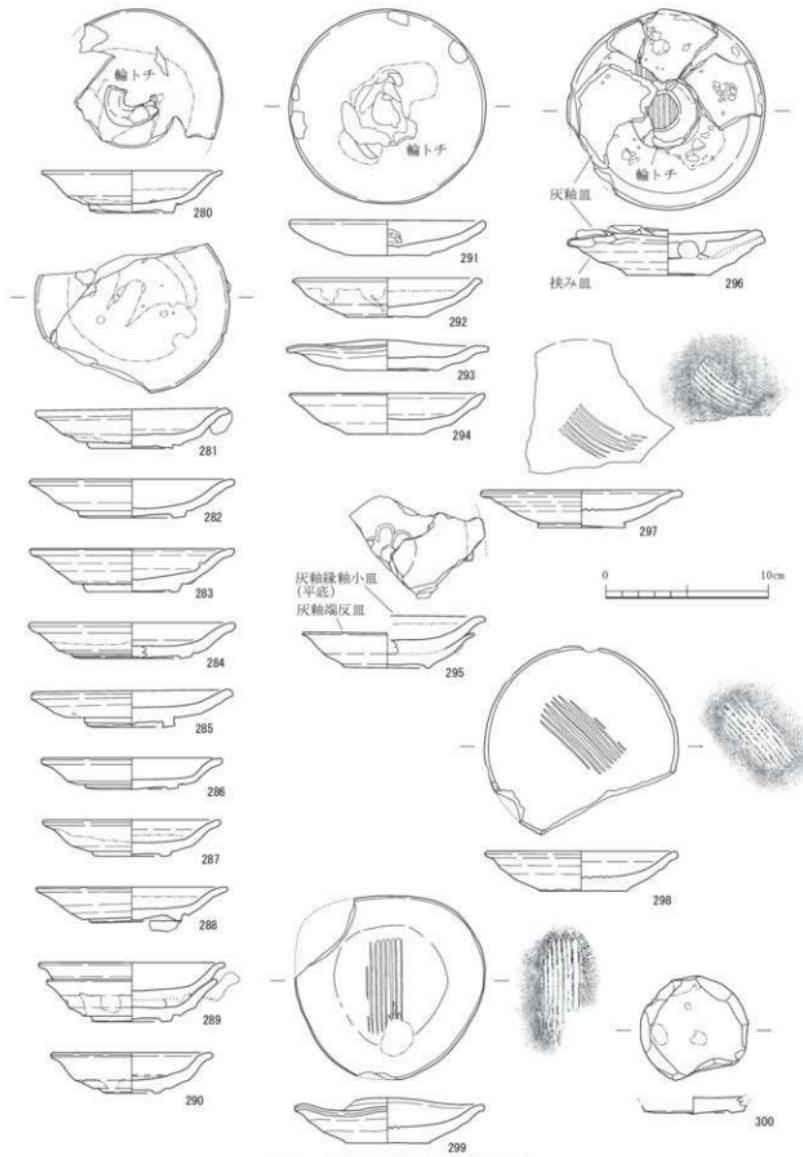


図 42 勘介 1 号窯跡出土遺物 9 (1/3)



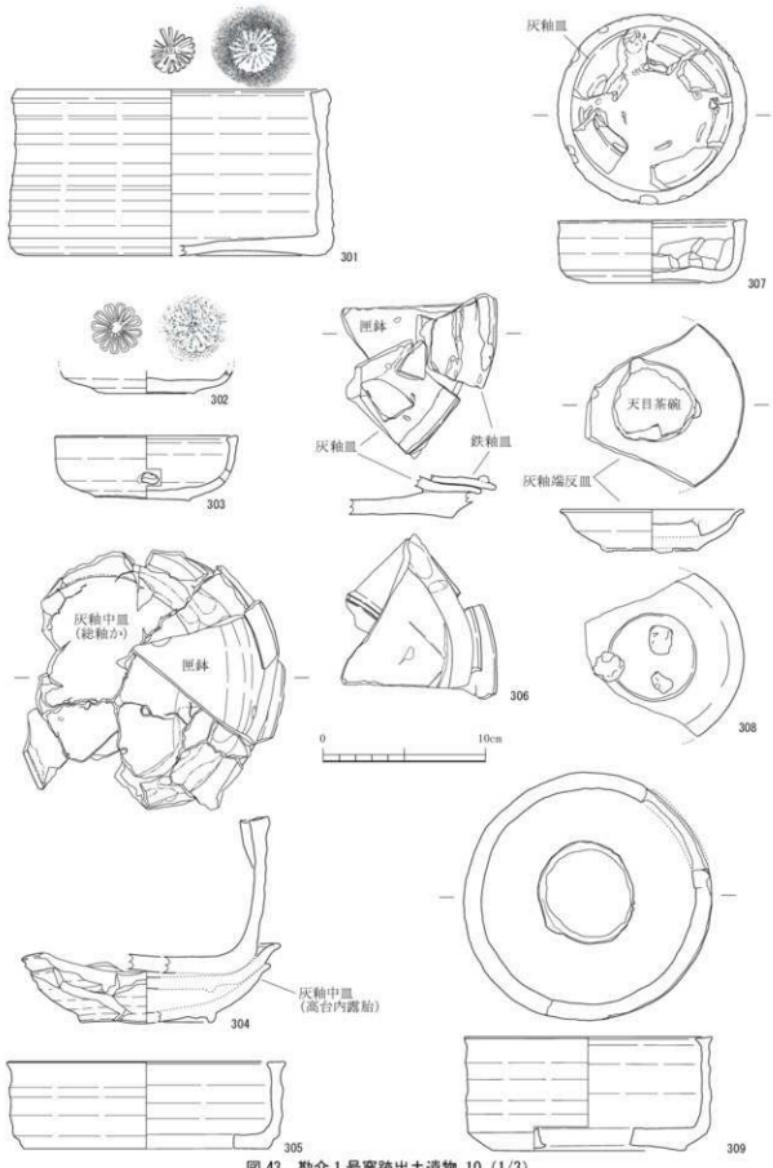




図 43 勘介 1 号窯跡出土遺物 10 (1/3)

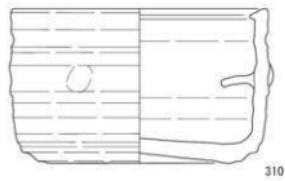


310

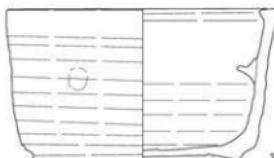


313

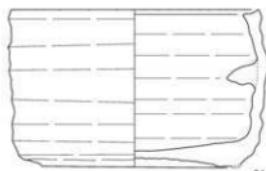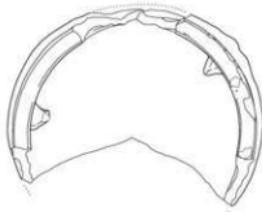


311

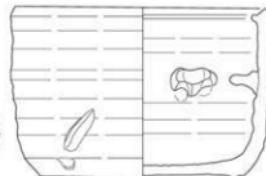

314

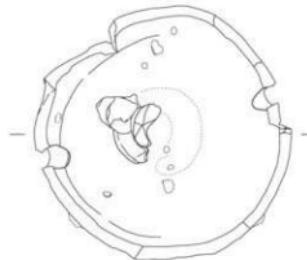

312

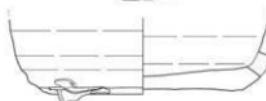

315

0 10cm

図44 勘介1号窯跡出土遺物 11 (1/3)

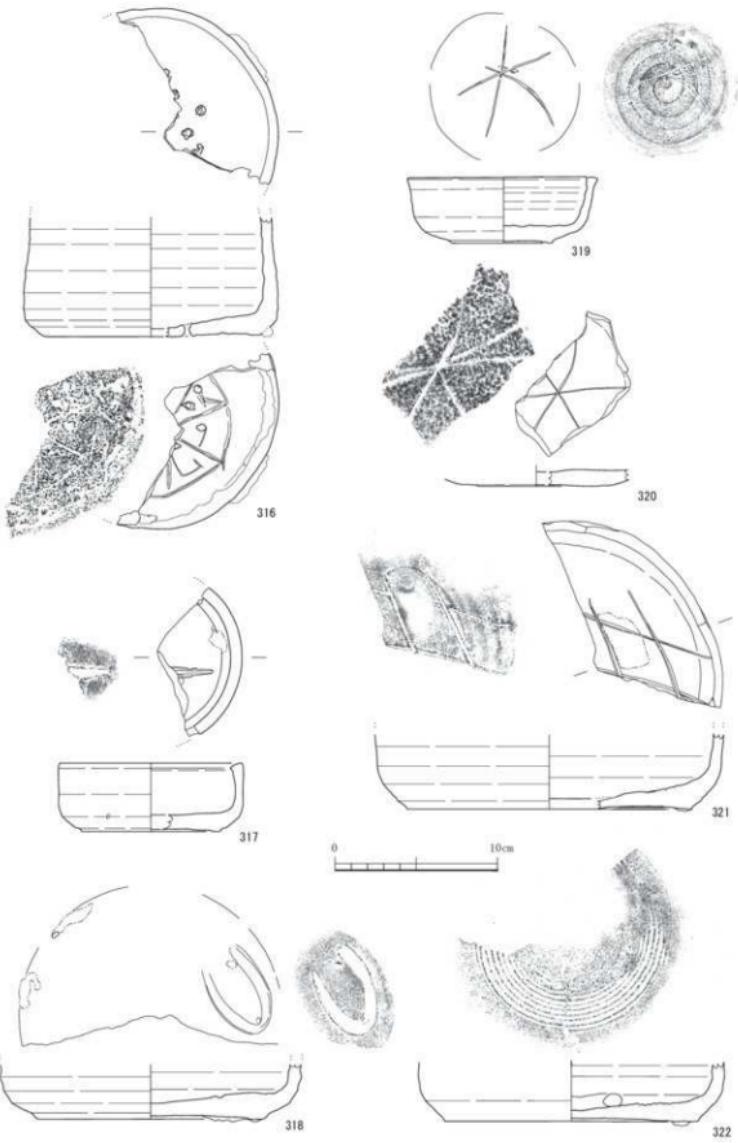


图45 勘介1号窑址出土遗物 12 (1/3)



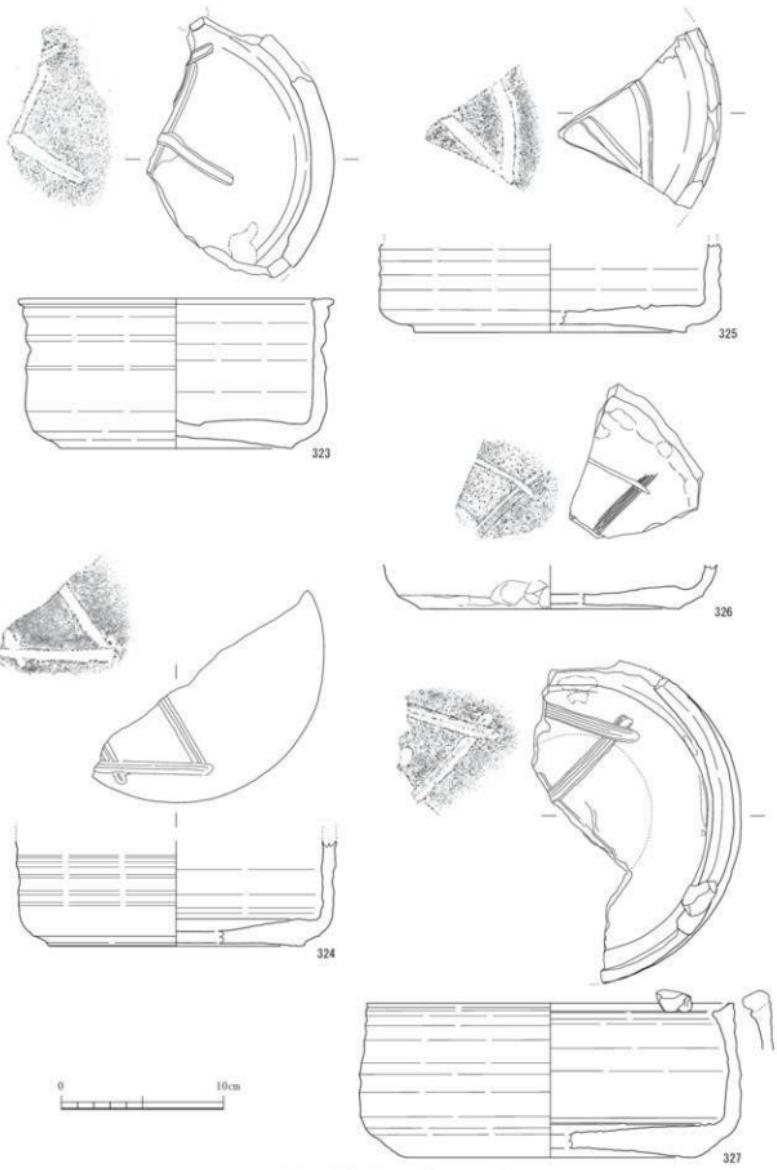


図 46 勘介 1 号窯跡出土遺物 13 (1/3)

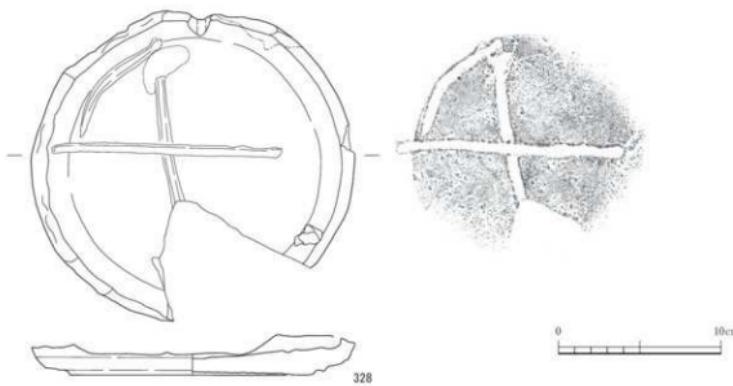

0 10cm

328

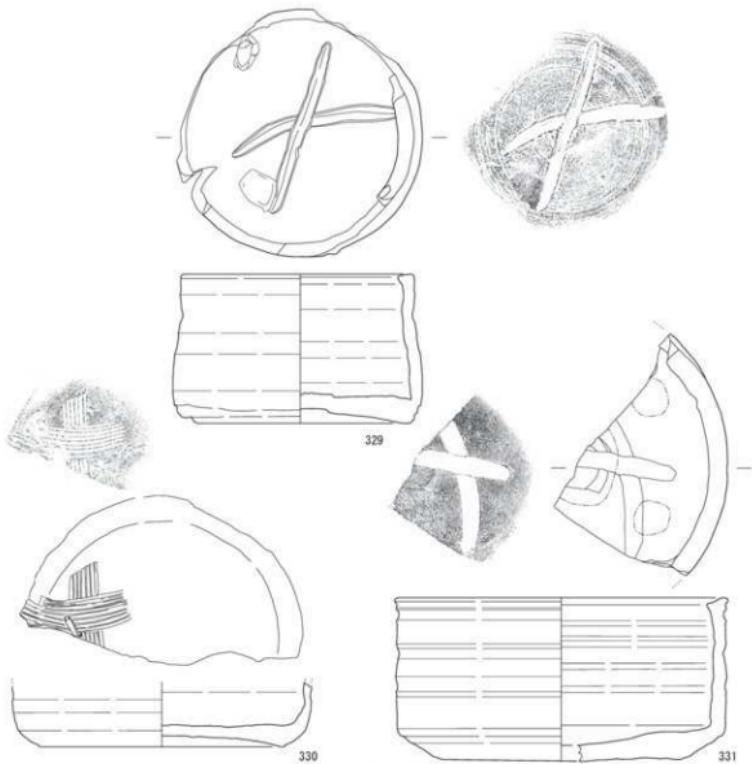

329

330

331

図47 勘介1号窯跡出土遺物 14 (1/3)

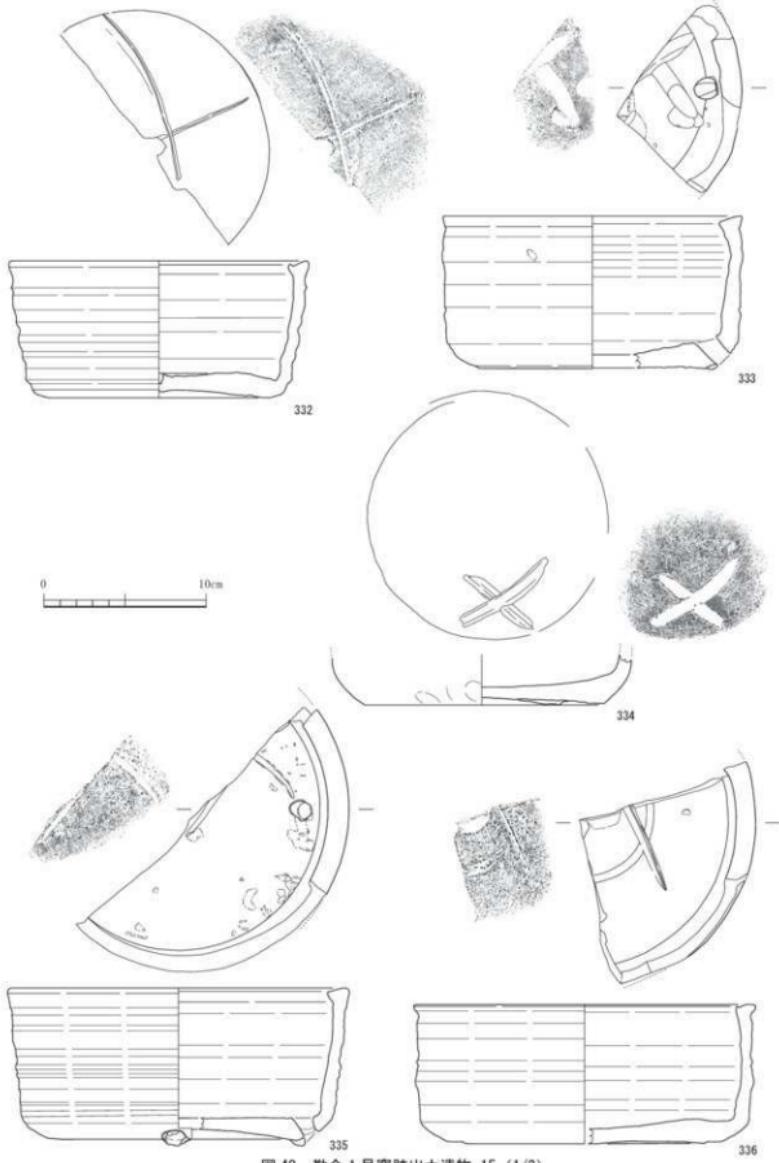


図 48 勘介 1号窯跡出土遺物 15 (1/3)

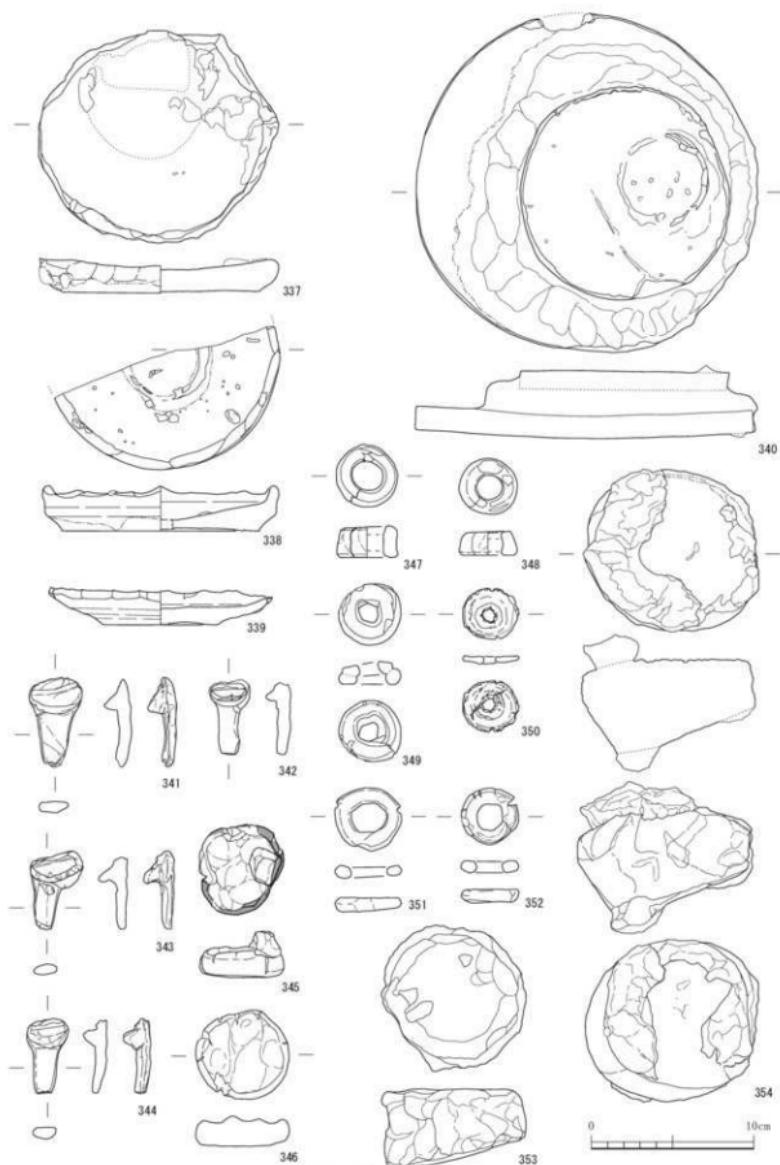


図 49 勘介 1 号窯跡出土遺物 16 (1/3)

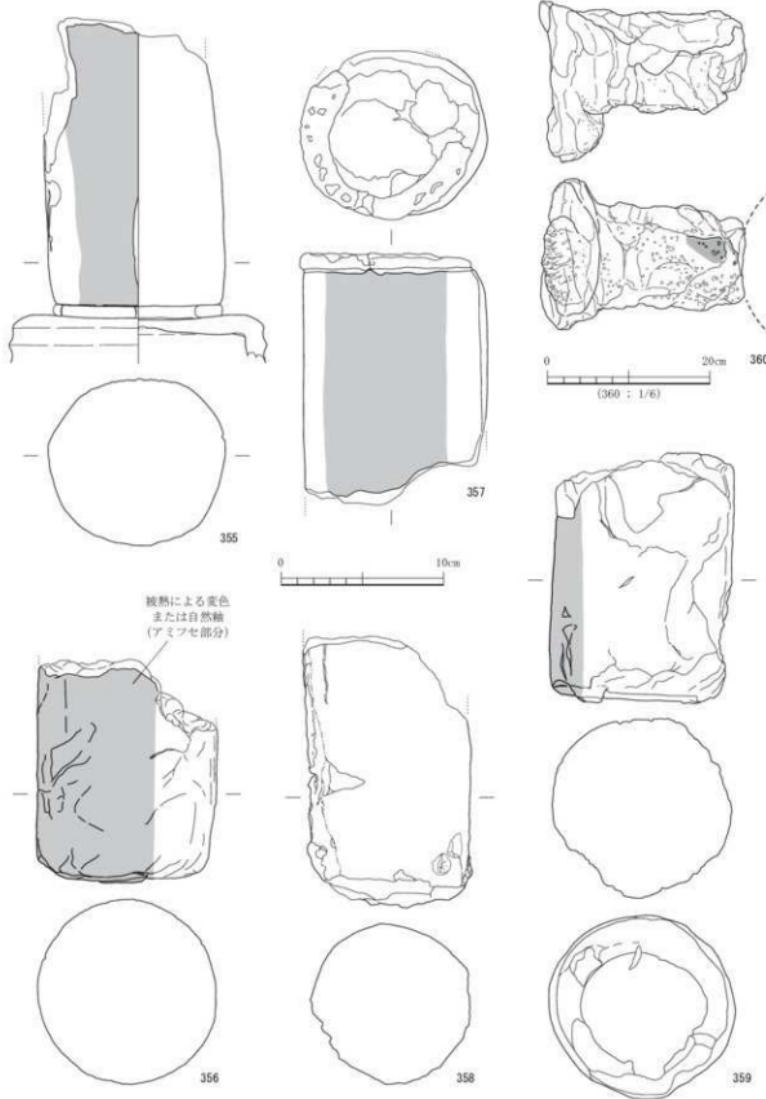


図50 勘介I号窯跡出土遺物 17 (1/3, 1/6)

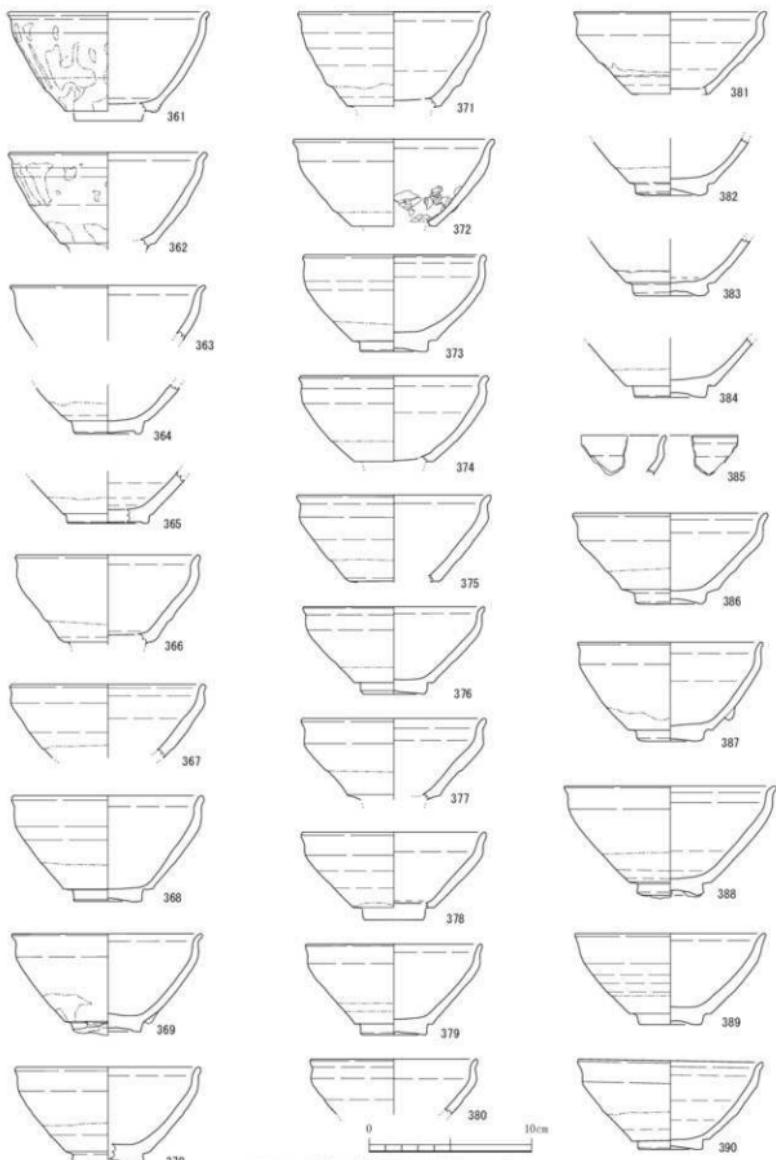


図51 勘介2号窯跡出土遺物1(1/3)



図 52 勘介 2 号窯跡出土遺物 2 (1/3)

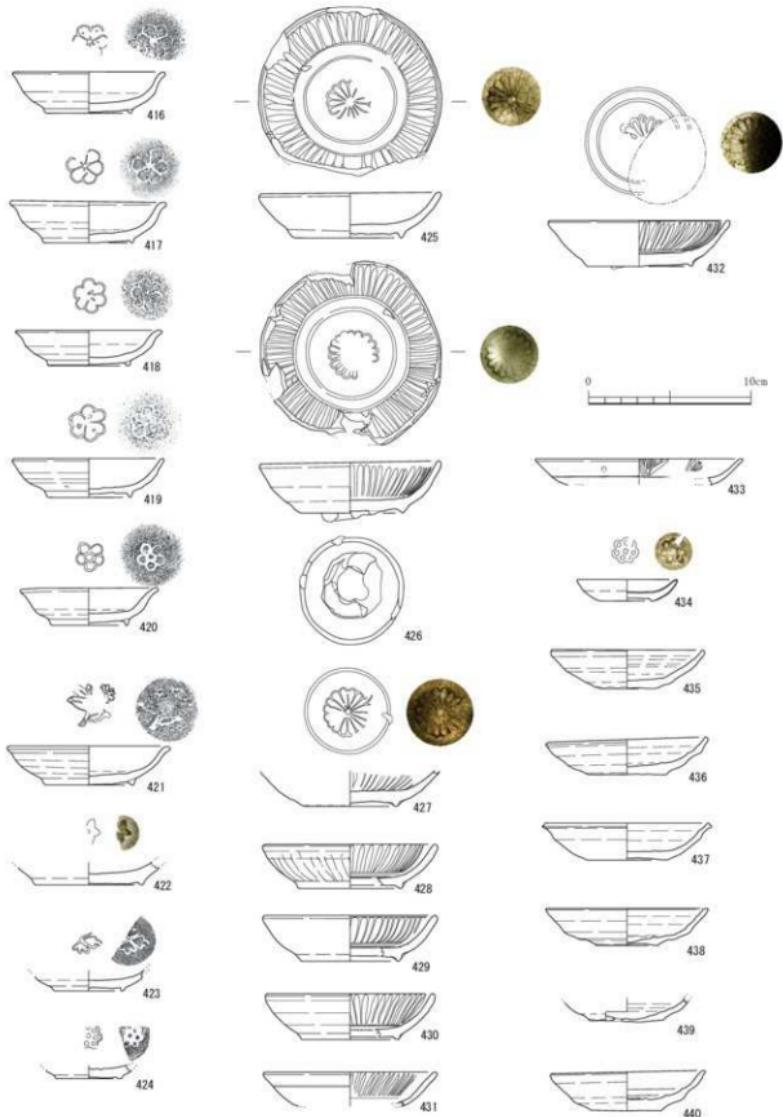


図53 勘介2号窯跡出土遺物3(1/3)

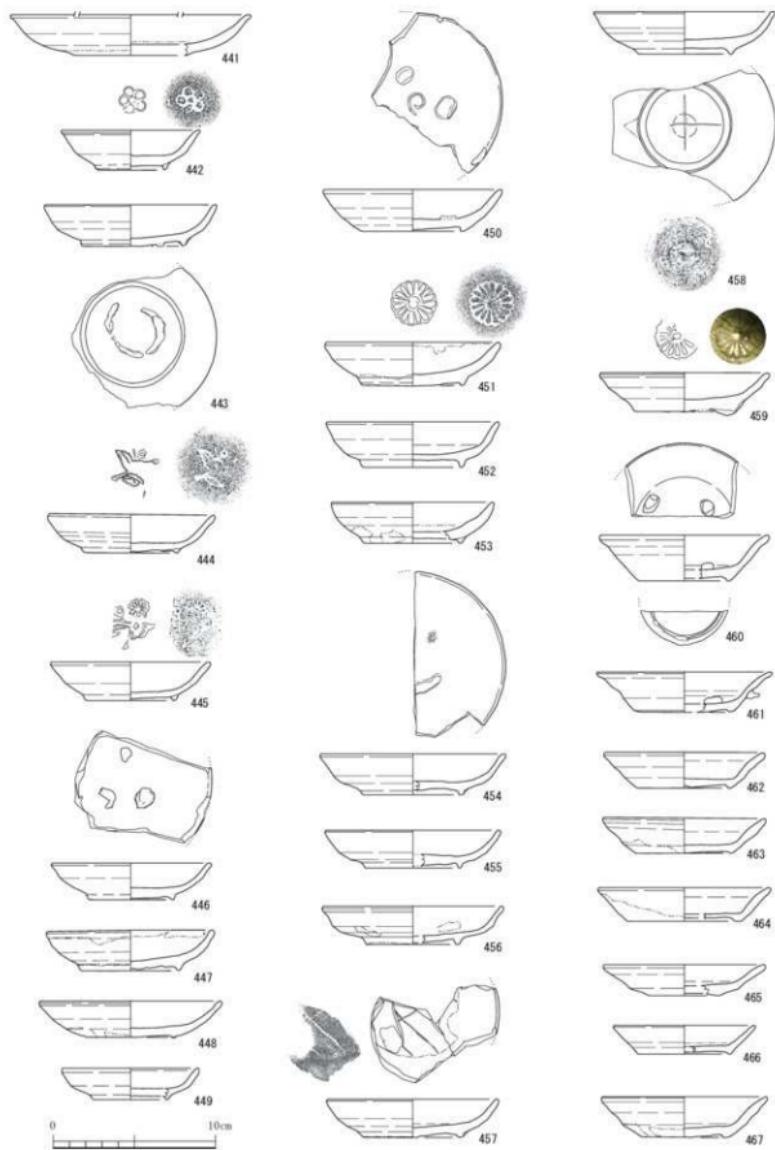


図 54 勘介 2 号窯跡出土遺物 4 (1/3)

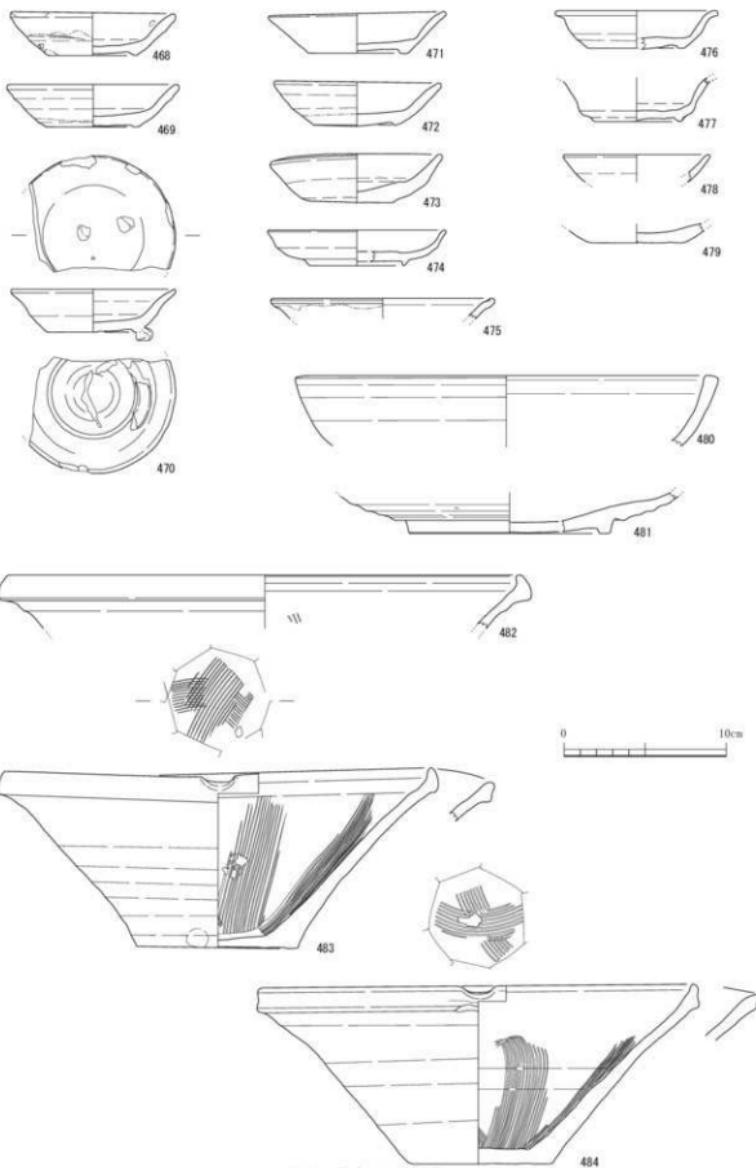


図 55 勘介 2 号窯跡出土遺物 5 (1/3)

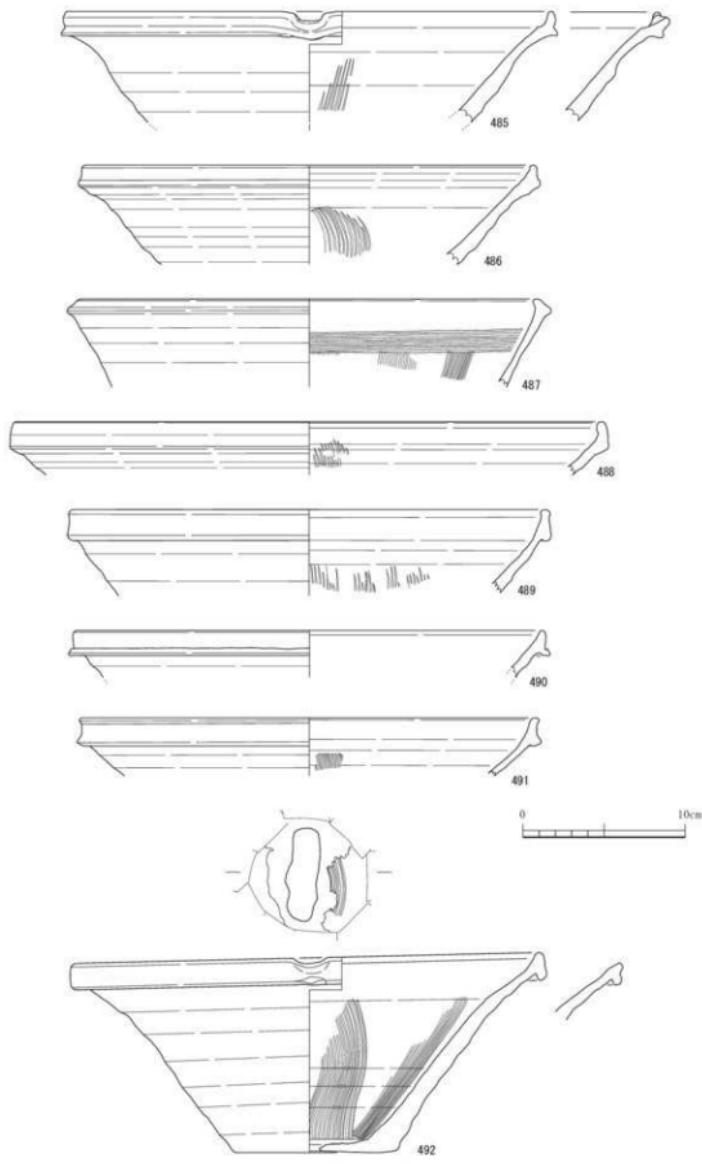


図 56 勘介 2 号窯跡出土遺物 6 (1/3)

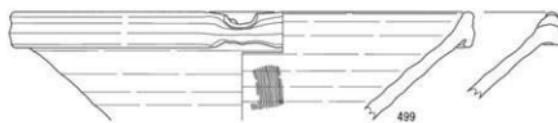
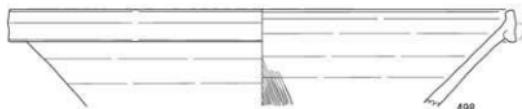
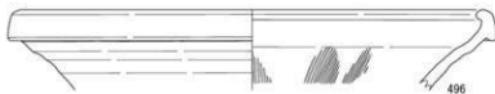
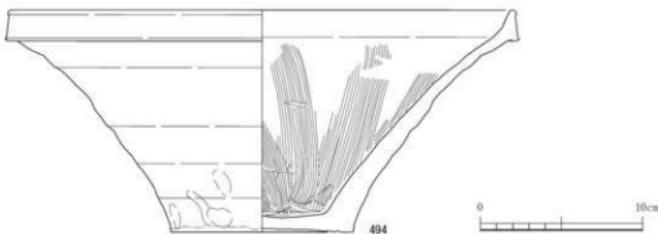
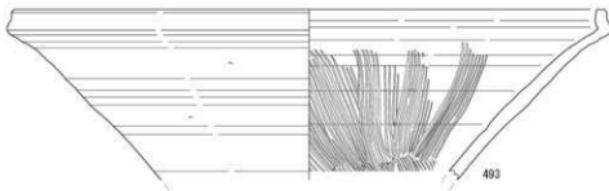


図 57 勘介 2 号窯跡出土遺物 7 (1/3)

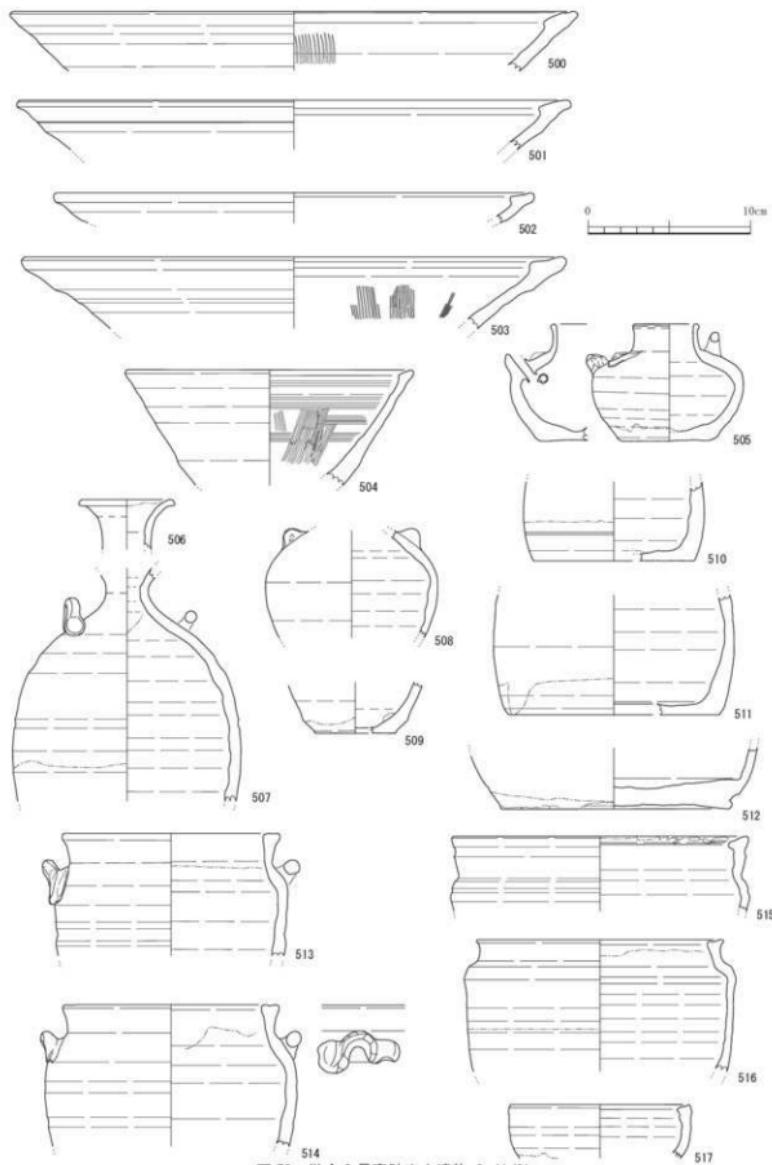


図 58 勘介 2 号窯跡出土遺物 8 (1/3)

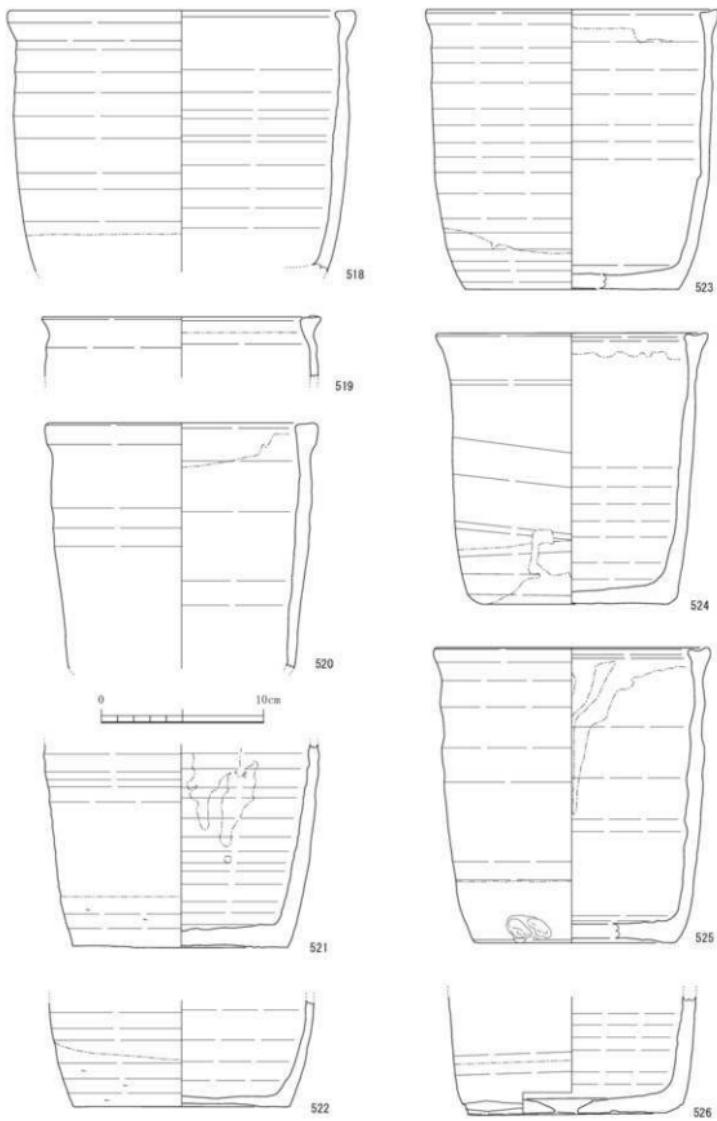


図59 勘介2号窯跡出土遺物9 (1/3)

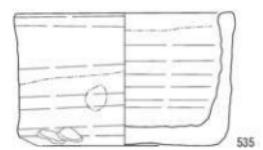
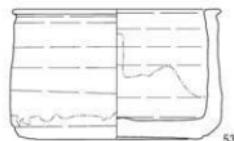
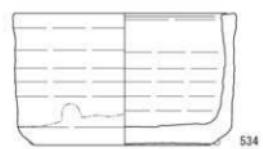
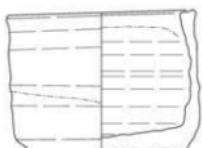
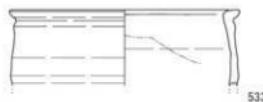
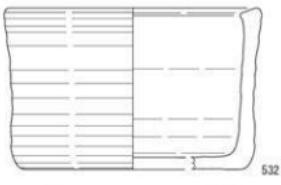
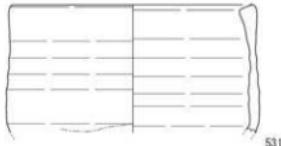
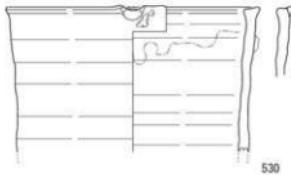


図 60 勘介 2 号窯跡出土遺物 10 (1/3)

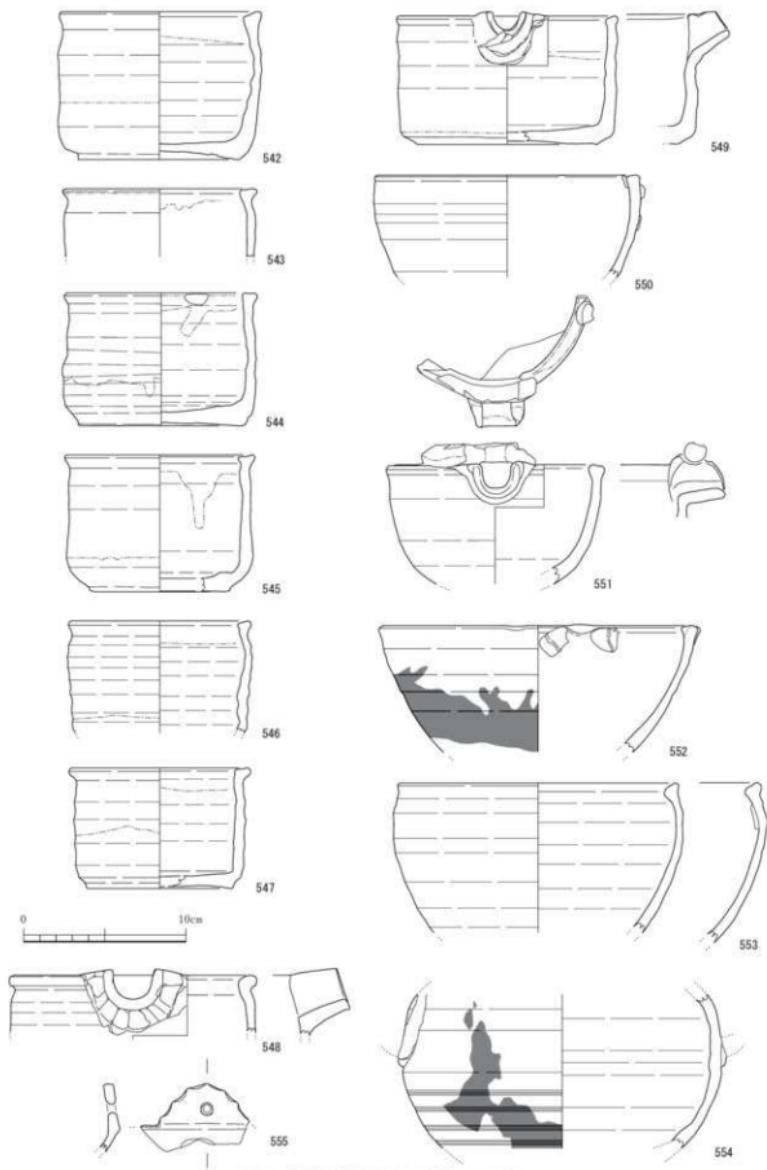


図 61 勘介 2 号窯跡出土遺物 11 (1/3)







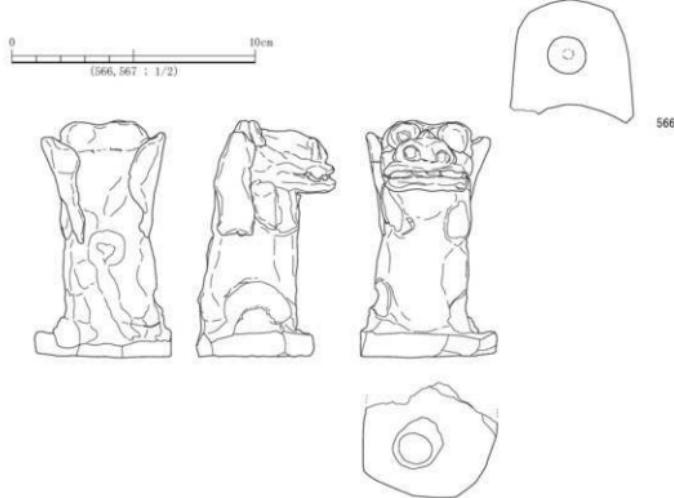


図 62 勘介 2 号窯跡出土遺物 12 (1/2, 1/3)

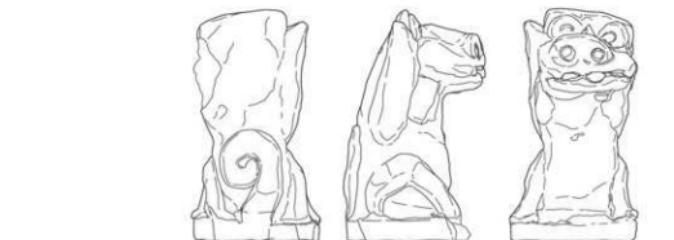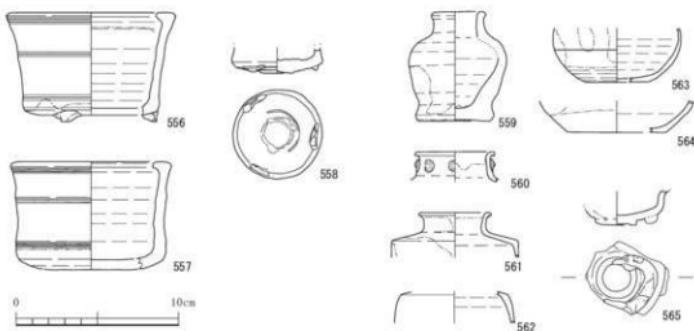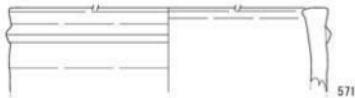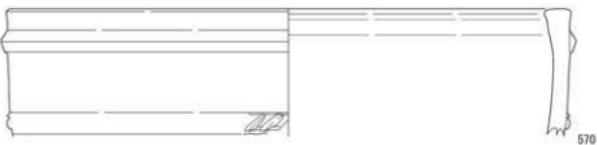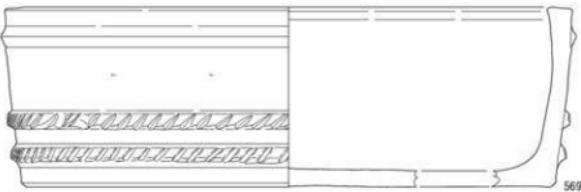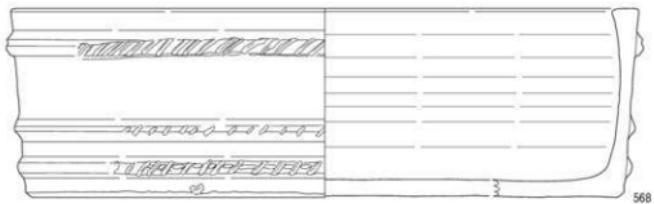

0 10cm

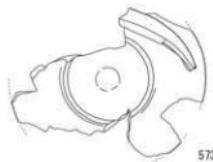
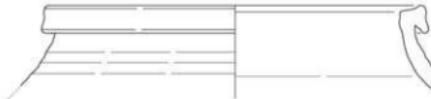
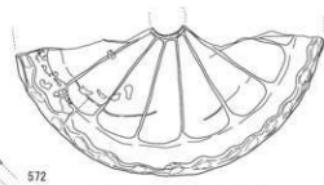


図 63 勘介 2 号窯跡出土遺物 13 (1/3)





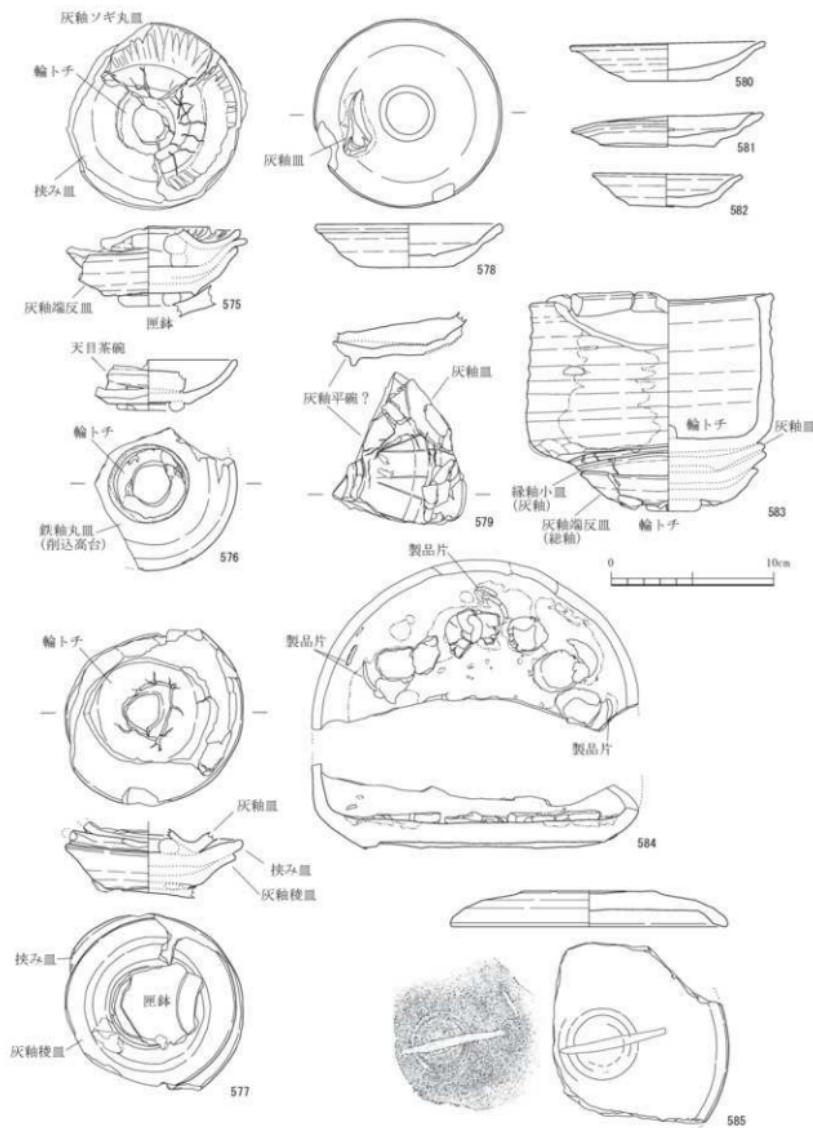




図 64 勘介 2号窯跡出土遺物 14 (1/3)

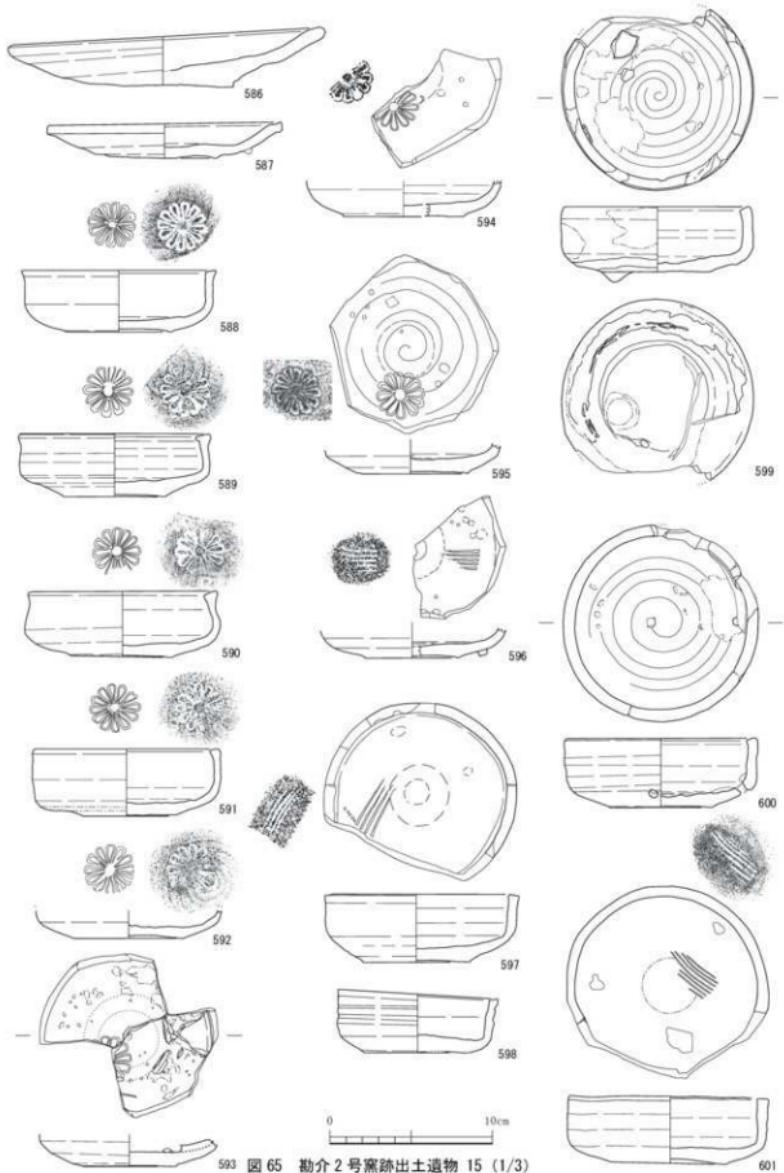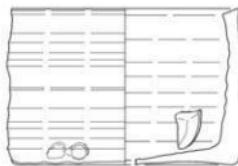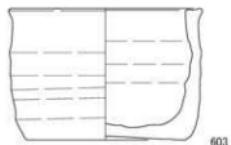



593 図 65 勘介 2号窯跡出土遺物 15 (1/3)

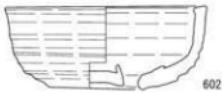


607

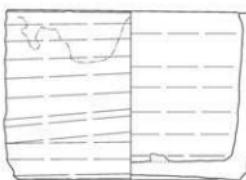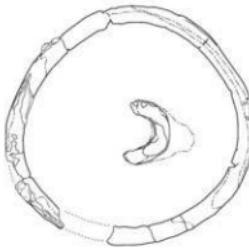


608

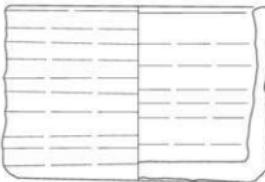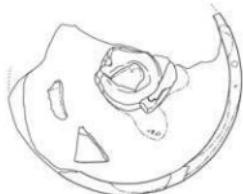

609

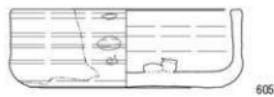

605

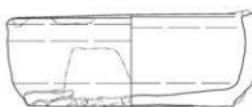

606



610



図 66 勘介 2 号窯跡出土遺物 16 (1/3)

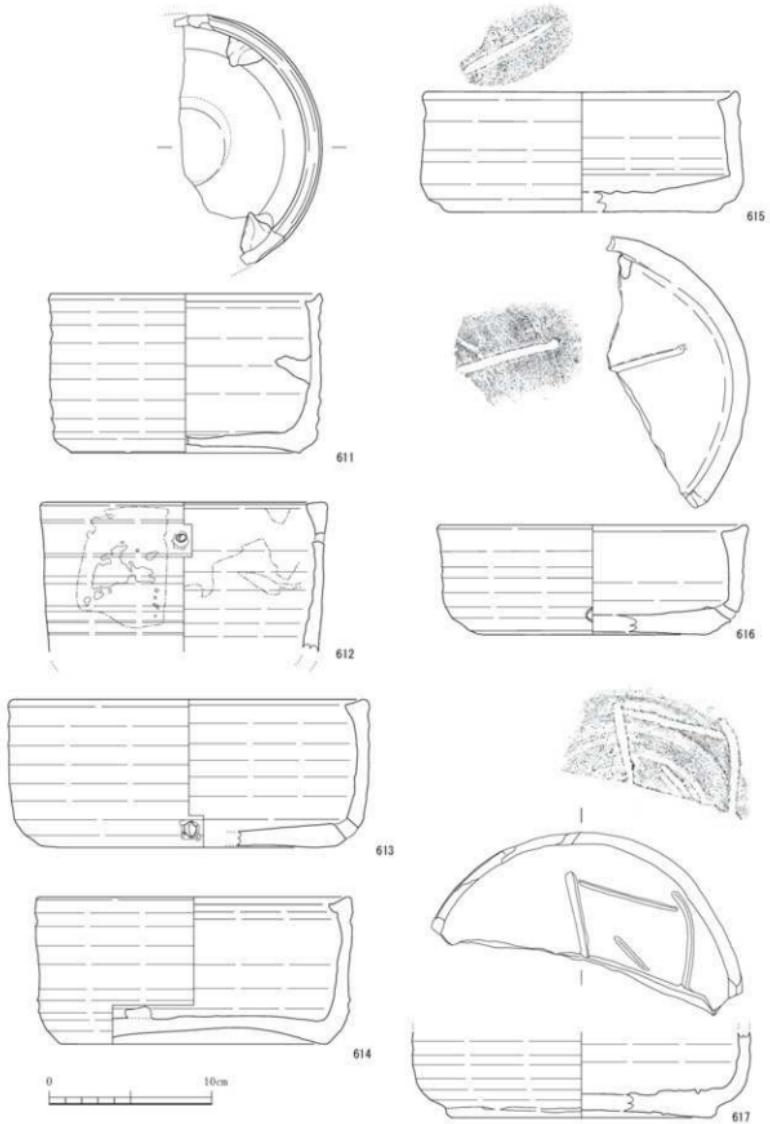


図 67 勘介 2 号窯跡出土遺物 17 (1/3)

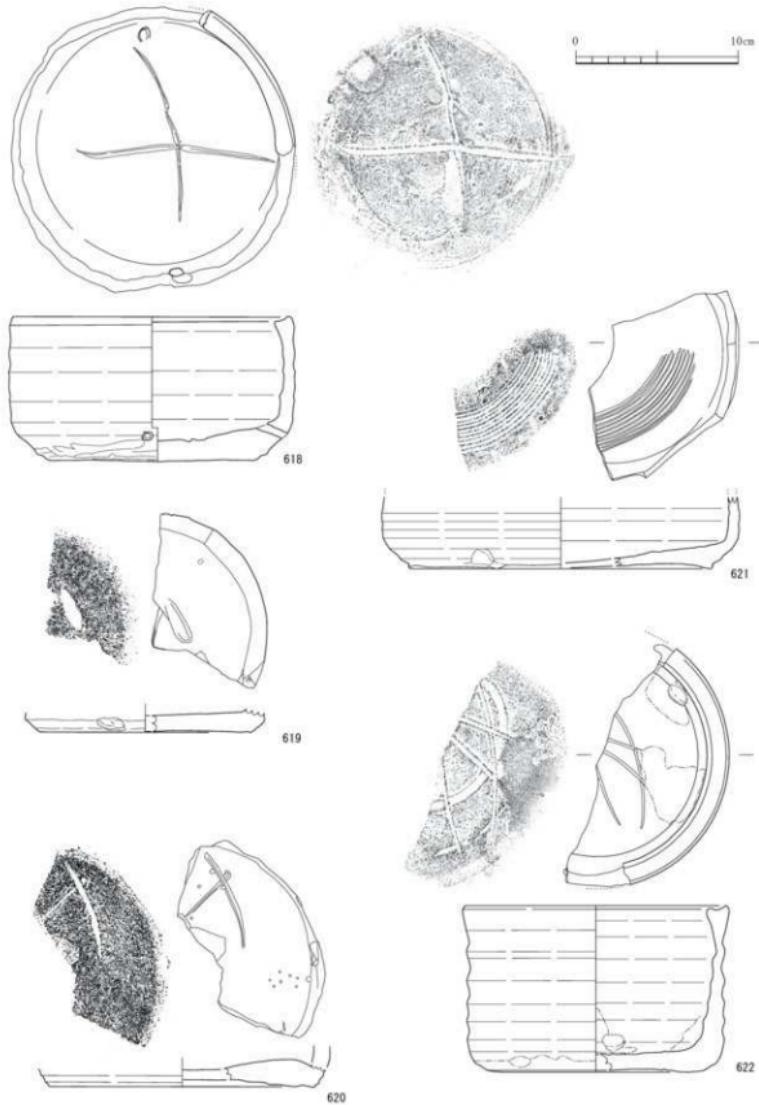


図 68 勘介 2 号窯跡出土遺物 18 (1/3)

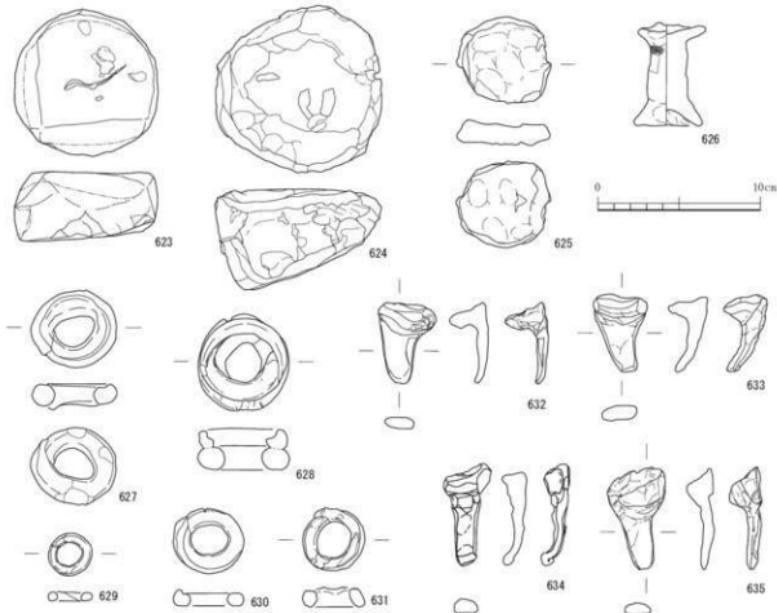


図 69 勘介 2 号窯跡出土遺物 19 (1/3)

(3) 勘介窯跡出土資料の窯印について

ここでは製品と窯道具に刻まれた標識（記号）について取り上げる。勘介 1 号窯の製品に刻まれたものは少なく、焼成後の線刻のある天目茶碗（154）も高台部分は鋸歯の掛からない無歯のものが用いられている。挿み皿（296～299）は内面に一文字の櫛描きがある。匝鉢では、内面底部に菊花の印花文を捺すもの（301）、ヘラ状工具で線刻、あるいはユビナデして描くもの、櫛描きで十字（330）や半円を描くものの（322）がある。このうち線刻は数種類があり、ヘラとユビナデでは十字と菱形が共通する。線刻などの位置は小型の匝鉢を除くと底部の中央ではなく、周縁寄りであることが多い。匝鉢（316）は特異なものであり、複数の小孔が穿孔されている上にヘラによる線刻がおそらく底部外側全体に及び、内容も文字を含む複雑なものとなっている。勘介 2 号窯の製品では、天目茶碗高台（394～397）にみられる線刻は 3 種類がある。ほか灰釉丸皿（457）の内面底部と鉄釉内凸皿（458）の高台内に十字の線刻がある。窯道具では匝鉢蓋（585）の降灰のない凹面側に一文字のユビナデがある。小型の匝鉢では、内面底部に菊花の印花文（588～595）が捺されるほか櫛描きされるもの（596, 597, 601）がある。中型以上の径の匝鉢では、内面底部にヘラ状工具で線刻、あるいはユビナデで描くもの、櫛描きで 1/4 程度の円弧を描くもの（621）がある。線刻類は 4 種類があり、ヘラとユビナデで共通する記号がない。位置は底面を広く使うものと周縁に偏るものとがある。

参考文献

藤澤良祐編 2018『大雲窯跡群 弥七田窯跡第1・2次発掘調査概要報告書』愛知学院大学文学部歴史学科

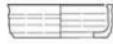
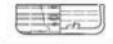
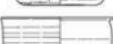
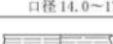
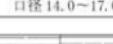
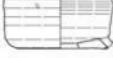
匣鉢側面形 のイメージ	勘介1号窯		勘介2号窯	
	加工	窯印	加工	窯印
	 側面下部 の穿孔	線刻  印花文(菊) 口径約11.0/器高4.0~6.0cm	 側面下部 の穿孔	印花文(菊) クシ描 口径10.3~11.7/器高約4.0cm
			 線刻	口径約11.7/器高約8.0cm
	 底面の 円孔		 側面下部 の穿孔	線刻  ユビ 口径14.0~15.0/器高5.0~6.0cm
	 横ピン  長脚ピン	線刻  ユビ 口径14.0~17.0/器高9.3~10.5cm	 横ピン  長脚ピン	線刻  ユビ 口径14.0~17.0/器高9.6~10.7cm
	 側面下部 の穿孔	線刻  印花文(菊)	 側面下部 の穿孔	線刻  ユビ 口径約19.0~/器高8.6~10.6cm
	 	 口径約19.0~/器高6.8~9.2cm		
	 ヘラ  ユビ	     天目茶碗	 ユビ      天目茶碗	   天目茶碗

図70 勘介1号窯・2号窯の匣鉢と窯印（模式図）

第4章 自然科学分析

北山窯跡の焼成室床材の材料分析

藤根 久・米田恭子（パレオ・ラボ）

1. はじめに

北山窯跡は、愛知県瀬戸市落合町地内に位置する近代～現代の連房式登窯跡である。ここでは、この連房式登窯の床土の材料について、薄片の偏光顕微鏡観察を行い、粘土の種類と砂粒組成等の特徴を調べた。なお、比較試料として、窯跡から出土した製品素焼き資料についても同様に分析を行った。

2. 試料と方法

試料は、北山窯跡の床土1点と、比較試料として陶器製品素焼5点の、合計6点である（表4）。

表4 北山窯跡床砂・製品の胎土分析試料

分析No.	種別	試料No.	時期	遺構等	グリッド	位置	層位
1	窯の床土	—	近代～現代	北壁（民家側）	2SH217	—	第19層（20層混じる）
2	陶器製品素焼	225	近代～現代	北壁	B8	T-26	下層
3	陶器製品素焼	300	近代～現代	物原	B7	T-27	最下層
4	磁器製品素焼	67	近代～現代	表土	D7（参道）	—	最下層
5	磁器製品素焼	275	近代～現代	物原	C7	—	下層
6	磁器製品素焼	449	近代～現代	物原	Z27	—	—

薄片の作製では、まず岩石カッターを用いて $2 \times 3\text{cm}$ 程度を切り出し、恒温乾燥機により乾燥させた。次に、全体にエポキシ系樹脂を含浸させて固化処理を行い、スライドグラスに接着した。薄片作製面を平滑にして、エポキシ系樹脂で再度、固化処理を行い、精密岩石薄片作製機およびガラス板を用いて研磨した。その後、厚さ 0.1mm 程度に切断した後、さらに研磨して、厚さ 0.02mm 前後の薄片を作製した。最後に、仕上げとしてコーティング剤を塗布した。

作製した薄片は、偏光顕微鏡を用いて観察し、薄片全面に含まれる微化石類（放散虫化石、珪藻化石、骨針化石など）、鉱物、大型砂粒の特徴、その他の混和物等について記載を行った。記載した微化石類や岩石、鉱物の各分類群の特徴は、以下の通りである。

[珪藻化石]

珪酸質の殻をもつ微小な藻類で、大きさは $10 \sim 300\mu\text{m}$ 程度である。珪藻は、海水域から淡水域に広く分布する。小杉（1988）や安藤（1990）は、現生珪藻に基づいて環境指標種群を設定し、具体的な環境復原を行っている。ここでは、種や属の同定が可能な珪藻化石（海水種、淡水種）を分類した。

[骨針化石]

海綿動物の骨格を形成する小さな珪質、石灰質の骨片で、細い管状や針状である。海綿動物の多くは海水産であるが、淡水産も23種ほどが知られ、湖や池、川の底に横たわる木や貝殻などに付着して生育する。したがって、骨針化石は水成環境を指標する。

[植物珪酸体化石]

主にイネ科植物の細胞組織を充填する非晶質含水珪酸体であり、長径約 $10 \sim 50\mu\text{m}$ 前後である。一般にプラント・オバールとも呼ばれ、イネ科草本やスギ、シダ、トクサ、コケ類などに存在する。

[孢子化石]

孢子は、直径約 $10 \sim 30\mu\text{m}$ 程度の珪酸質の球状粒子である。水成堆積物中に多く見られるが、土壤中

にも含まれる。

〔石英・長石類〕

石英および長石類は、いずれも無色透明の鉱物である。長石類のうち、後述する双晶などのように、光学的な特徴をもたないものは石英と区別するのが困難な場合が多く、一括して扱う。

〔長石類〕

長石は、大きく斜長石とカリ長石に分類される。斜長石は、双晶（主として平行な縞）を示すものと累帯構造（同心円状の縞）を示すものに細分される（これらの縞は組成の違いを反映している）。カリ長石は、細かい葉片状の結晶を含むもの（バーサイト構造）と格子状構造（微斜長石構造）を示すものに分類される。また、ミルメカイトは斜長石と虫食い状石英との連晶（微文象構造という）である。累帯構造を示す斜長石は、火山岩中の結晶（斑晶）に見られる場合が多い。バーサイト構造を示すカリ長石は、花崗岩などケイ酸分の多い深成岩などに産出する。

〔雲母類〕

一般的には黒雲母が多く、黒色から暗褐色で、風化すると金色から白色になる。形は板状で、へき開（規則正しい割れ目）にそって板状に剥がれ易い。薄片上では、長柱状や層状に見える場合が多い。花崗岩などケイ酸分の多い火成岩に普遍的に産し、変成岩類や堆積岩類にも産出する。

〔輝石類〕

主として斜方輝石と単斜輝石がある。斜方輝石（主に紫蘇輝石）は、肉眼ではビール瓶のような淡褐色および淡緑色などの色を呈し、形は長柱状である。ケイ酸分の少ない深成岩類や火山岩類、ホルンフェルスなどのような高温で生じた変成岩類に産する。単斜輝石（主に普通輝石）は、肉眼では緑色から淡緑色を呈し、柱状である。主としてケイ酸分の少ない火山岩類や、ケイ酸分の最も少ない火成岩類や変成岩類にも産出する。

〔角閃石類〕

主として普通角閃石であり、色は黒色から黒緑色で、薄片上では黄色から緑褐色などである。形は、細長く平たい長柱状である。閃綠岩のような、ケイ酸分が中間的な深成岩類や変成岩類、火山岩類に産出する。特に、斑れい岩で多く含まれる。

〔ガラス質〕

透明の非結晶の物質で、電球のガラス破片のような薄く湾曲したガラス（バブル・ウォール型：記載ではバブル型と略す）や、小さな泡をたくさんもつガラス（軽石型）などがある。主に火山噴火により噴出した噴出物（テフラ）である。

〔片理複合石英類〕

石英、長石類、岩片類などの粒子が集合し、片理構造を示す岩石である。雲母片岩や結晶片岩、片麻岩、粘板岩などと考えられる。

〔砂岩質・泥岩質〕

石英、長石類、岩片類などの粒子が集合し、基質部分をもつ。構成粒子の大きさが約0.06mm以上のものを砂岩質、約0.06mm未満のものを泥岩質とした。

〔複合石英類〕

複合石英類は、石英が集合している粒子で、基質（マトリックス）の部分をもたないものである。個々の石英粒子の粒径は、粗粒から細粒までさまざまである。ここでは便宜的に、粒径が0.01mm未満の粒子を微細、0.01～0.05mmの粒子を小型、0.05～0.10mmの粒子を中型、0.10mm以上の粒子を大型と分類した。微細結晶の集合体である場合には、堆積岩類のチャートなどに見られる特徴がある。

〔斑晶質・完晶質〕

斜長石や輝石・角閃石などの結晶からなる斑晶構造を示し、基質は微細な鉱物やガラス質物からなる岩石である。直交ニコルの観察において、結晶度が高い岩石片である。

〔流紋岩質〕

石英や長石などの結晶からなる斑晶構造を示し、基質は微細な鉱物やガラス質物からなり、主に流理構造を示す岩石である。

〔凝灰岩質〕

ガラス質で斑晶質あるいは完晶質構造を持つ粒子のうち、直交ニコルの観察において結晶度が低く、全体的に暗い岩石片である。

〔不明粒子〕

下方ポーラーのみ、直交ポーラーのいずれにおいても不透明な粒子や、変質して飴物あるいは岩石片として同定不可能な粒子を不明粒子とした。

3. 結果および考察

以下に、薄片の偏光顕微鏡観察による検討結果を述べる。偏光顕微鏡観察では、微化石類や岩石片・鉱物を記載するために、プレパラート全面を精査した。以下では、粒度組成や、0.1mm前後以上の岩石片・鉱物の砂粒組成、微化石類などの記載を示す。なお、表5における不等号は、量比の概略を示す。また、表6の◎は非常に多い、○は多い、△は検出、一は未検出の状況を示す。

表 5 各試料の粘土中の微化石と砂粒組成の特徴記載

表 6 胎土中の粘土および砂粒の特徴

3.1. 微化石類による粘土材料の分類

試料薄片の全面を観察した結果、微化石類（珪藻化石、骨針化石）が検出された。微化石類の大きさは、放散虫化石が数 $100 \mu\text{m}$ 、珪藻化石が $10 \sim \text{数 } 100 \mu\text{m}$ 、骨針化石が $10 \sim 100 \mu\text{m}$ 前後である（植物珪酸体化石は $10 \sim 50 \mu\text{m}$ 前後）。一方、碎屑性堆積物の粒度は、粘土が約 $3.9 \mu\text{m}$ 以下、シルトが約 $3.9 \sim 62.5 \mu\text{m}$ 、砂が $62.5 \mu\text{m} \sim 2\text{mm}$ である（地学団体研究会・地学事典編集委員会編、1981）。主な堆積物の粒度分布と微化石類の大きさの関係から、微化石類は粘土材料中に含まれていたと考えられ、植物珪酸体化石以外の微化石類は、粘土の起源（粘土層の堆積環境）を知るのに有効な指標になると思われる。植物珪酸体化石については、土器製作の場で灰質に伴って多く混入する可能性が高いなど、他の微化石類のように粘土の起源を必ずしも指標しないと思われる。

検討した床土および素焼き陶器製品の胎土は、粘土中に含まれていた微化石類により、a) 淡水成粘土、b) 水成粘土、c) その他粘土、の3種類に分類された（表3）。以下では、それぞれの粘土の特徴について述べる。

a) 淡水成粘土（1試料：分析No.1）

分析No.1の床土中には、淡水種珪藻化石が特徴的に多く含まれていた。なお、陸域指標種群の珪藻化石も含まれていた。

b) 水成粘土（2試料：分析No.2、分析No.3）

これらの陶器製品素焼の胎土中には、少ないものの骨針化石が含まれていた。また、陸域指標種群の珪藻化石も含まれていた。

c) その他粘土（3試料：分析No.4～No.6）

これらの陶器製品素焼の胎土中には、水成環境を示す微化石類は含まれていなかった。

3.2. 砂粒組成による分類

本稿で設定した分類群は、構成される鉱物種や構造的特徴から設定した分類群であるが、地域の地質を特徴づける源岩とは直接対比できない。したがって、胎土中の鉱物と岩石粒子の岩石学的特徴は、地質学的情況に一義的に対応しない。特に、深成岩類を構成する鉱物は粒度が大きいため、細粒質の砂粒からなる胎土の場合には、深成岩類の推定が困難な場合が多い。

ここでは、比較的大型の砂粒と鉱物群の特徴により、起源岩石の推定を行った（表6）。岩石の推定では、片理複合石英類が片岩類（A/a）、複合石英類（大型）が深成岩類（B/b）、複合石英類（微細）などが堆積岩類（C/c）、斑晶質・完晶質が火山岩類（D/d）、凝灰岩質や結晶度の低い火山岩が凝灰岩類（E/e）、流紋岩質が流紋岩類（F/f）、ガラス質がテフラ（G/g）である。

検討した床土および陶器製品素焼の粘土中の砂粒組成は、表4の組み合わせに従うと、6試料すべてが、
1) 主に深成岩類（B群）、に分類された。以下に、B群の砂粒組成の特徴について述べる。

1) 主に深成岩類からなる砂粒組成（B群：6試料）

これらの床土および陶器製品素焼の粘土中には、複合石英類（大型）または複合石英類が含まれ、他起源の堆積岩類などの岩石片が非常に少ないか、あるいは全く含まれていなかった。また、斜長石（双晶）やカリ長石（バーサイト）、ジルコンなどを伴っており、深成岩類と推定された。

3.3. 床土および陶器製品素焼の粘土の特徴

検討した床土および陶器製品素焼の粘土は、粘土中に含まれていた微化石類により、淡水成粘土（1試料）、

表7 岩石片の起源と組み合わせ

		第1出現群							
		A	B	C	D	E	F	G	
第 2 出 現 群	a	片岩類		Ba	Ca	Da	Ea	Fa	Ga
	b	深成岩類	Ab		Cb	Db	Eb	Fb	Gb
	c	堆積岩類	Ac	Bc		Dc	Ec	Fc	Gc
	d	火山岩類	Ad	Bd	Cd		Ed	Fd	Gd
	e	凝灰岩類	Ae	Be	Ce	De		Fe	Ge
	f	流紋岩類	Af	Bf	Cf	Df	Ef		Gf
	g	テフラ	Ag	Bg	Cg	Dg	Eg	Fg	

水成粘土（2試料）、その他粘土（3試料）、の3種類に分類された。また、砂粒組成の組み合わせでは、6試料すべてが、主に深成岩類（B群：6試料）に分類された。

連房式登窯跡の床土には、 $250\text{ }\mu\text{m} \sim 750\text{ }\mu\text{m}$ （最大 2.78mm ）の粗い砂粒物が多く含まれていた。一方、陶器製品素焼の胎土は細粒物からなり、分析No.2の砂粒物が $60\text{ }\mu\text{m} \sim 220\text{ }\mu\text{m}$ （最大 0.98mm ）、分析No.3の砂粒物が $50\text{ }\mu\text{m} \sim 200\text{ }\mu\text{m}$ （最大 0.83mm ）で、類似した粒度分布を示す。また、分析No.4の砂粒物は $50\text{ }\mu\text{m} \sim 100\text{ }\mu\text{m}$ （最大 0.16mm ）、分析No.5の砂粒物は $40\text{ }\mu\text{m} \sim 80\text{ }\mu\text{m}$ （最大 0.14mm ）、分析No.6の砂粒物は $50\text{ }\mu\text{m} \sim 110\text{ }\mu\text{m}$ （最大 0.25mm ）で、分析No.4～6は、分析No.2や分析No.3と比較してさらに細粒である。

連房式登窯跡の床土と陶器製品素焼の胎土では、粒度組成に違いがあるものの、砂粒の岩石組成は類似していると考えられる。


粘土については、淡水成粘土や水成粘土、その他粘土の違いが見られた。なお、分析No.1～3はいずれも完形殻の陸域指標種群の珪藻化石を伴うため、採取された粘土が一時に冠水したか、あるいはジメジメとした湿った環境に放置されたために、珪藻化石が繁茂した可能性が考えられる。

北山窯跡の周辺には、新第三紀中新世の品野層、新第三紀鮮新世の瀬戸層群瀬戸陶土層・矢田川累層が分布する。中新世の品野層は、凝灰質シルトとホルンフェルスや花崗岩からなる角礫岩で構成される。瀬戸陶土層では、下部から角礫層・珪砂層・粘土層が堆積する。矢田川累層では、下部からチャートや砂岩や花崗岩からなる砂礫層、粘土およびシルト、砂層が堆積する（瀬戸市史編纂委員会、1986）。

連房式登窯跡の床土と陶器製品素焼の胎土は、砂粒物の粒度組成に顕著な違いが見られたものの、砂粒組成には大きな違いが見られないため、同じ砂混じり粘土層が用いられたと推定される。陶器製品素焼の胎土の粒度が細かいのは、水簸が行われたためと考えられる。

引用文献


- 安藤一男（1990）淡水産珪藻による環境指標種群の設定と古環境復元への応用、東北地理、42（2），73-88。
地学団体研究会・地学事典編集委員会編（1981）増補改訂 地学事典、1612p、平凡社。
小杉正人（1988）珪藻の環境指標種群の設定と古環境復原への応用、第四紀研究、27、1-20。
瀬戸市史編纂委員会（1986）瀬戸市史 資料編二 自然、460p、瀬戸市。

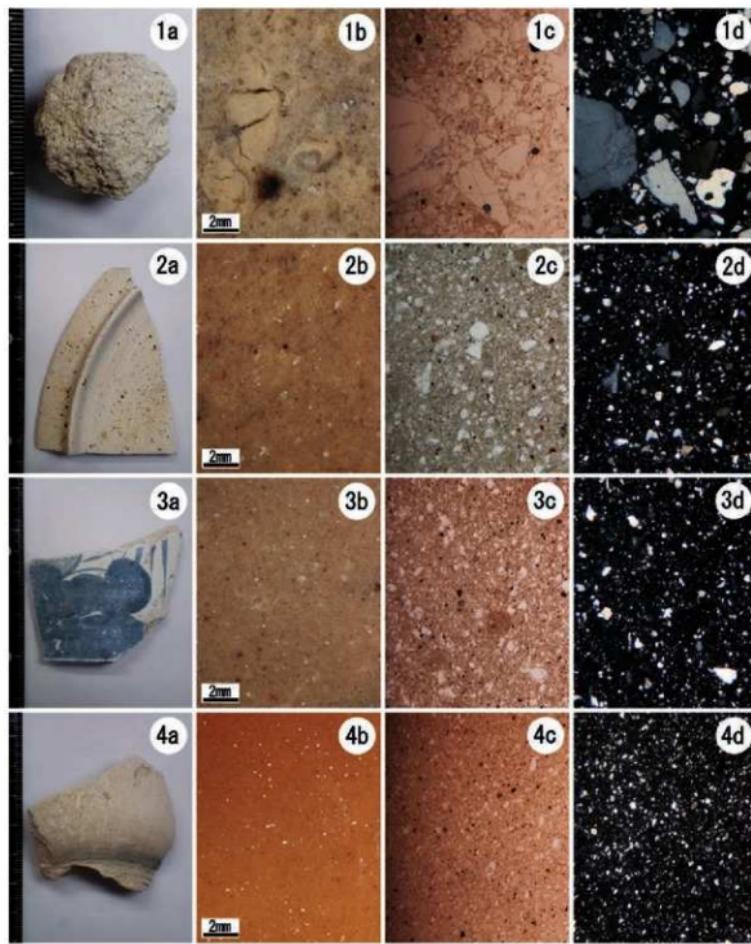

1. 分析No.1、2. 分析No.2、3. 分析No.3、4. 分析No.4

a: 土器、b: 土器断面、c: 解放ニコル (スケール: 500 μm)、d:直交ニコル (スケール: 500 μm)

図 71 分析試料と態度の偏光顕微鏡写真 (1)

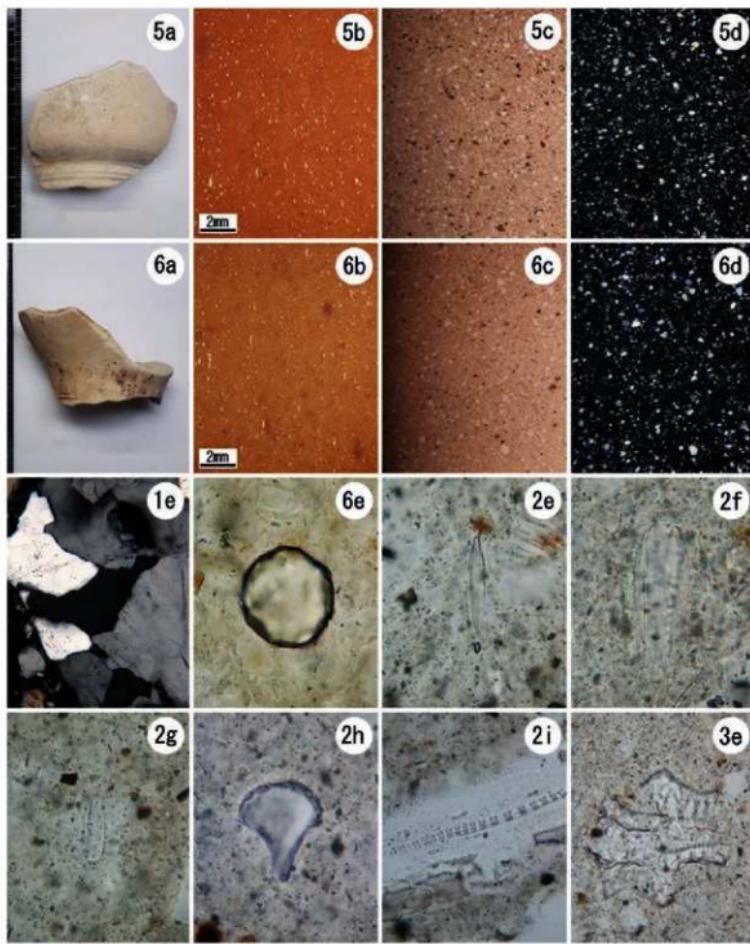

a : 土器、b : 土器断面、c : 解放ニコル (スケール : 500 μ m) 、d:直交ニコル (スケール : 500 μ m)
 (スケール: 5c, 5d, 6c, 6d: 500 μ m, 1e: 100 μ m, 2i, 3e: 50 μ m , 6e, 2e, 2f, 2g, 2h: 20 μ m)
 5a. 分析No.5、5b. 分析No.5 (断面) 、5c. 分析No.5 (解放ニコル) 、5d. 分析No.5 (直交ニコル)
 6a. 分析No.6、6b. 分析No.6 (断面) 、6c. 分析No.5 (解放ニコル) 、6d. 分析No.5 (直交ニコル)
 1e. 複合石英類 (大型) 、6e. ザクロ石、2e. 珊藻化石 *Hantzschia amphioxys*、2f. 珊藻化石 *Suriella*属
 2g. 珊藻化石 *Pinnularia borealis*、2h. イネ機動細胞壁體、2i. イネ型短細胞壁體列、
 3e. イネ核殻の壁體

図 72 分析試料と態度の偏光顕微鏡写真 (2)

第5章 総括

(1) 北山窯跡

北山窯跡は愛知県遺跡地図（尾張地区）平成6年3月勘定（2）16C, 19～20Cと掲載されたもので、初めて調査が今回実施されたものである。調査では、窯体や平坦面の存在が確認でき、部分的ではあるものの物原の堆積も確認している。

調査地点にはすでに窯体の一部が露出しており、西側には現況地形からも平坦な区画が確認でき、窯体以外に平坦面も検出できるものと推定できた。また、窯体の上方にも平坦面と推定できる地形も確認されていた。今回の調査は急傾斜地崩壊対策工事のための工事用仮設道路部分にあたる地点を対象とし、すでに一部露出する窯体とその周辺を対象としている。

調査では、調査区中央から窯体をはじめ、東側では窯脇の平坦面を検出した。さらにその東側では石垣とともに、上方（北側平坦面）への通路と推定される階段状の通路やさらに東側では道路構造と区画溝も確認できた。また、窯体の西側にも石垣が残されており、石垣の西側では工房跡と思われる平坦面とその南側では区画と思われる石垣に直交する石列を検出した。調査区南端では断面から窯体の一部を確認した。なお、調査区北端の平坦面1の上層には、大量の板トチが堆積する物原がある。

窯体は1室（房）の焼成室とコクド・煙道・煙突を検出したが、本窯が連房式登窯であることから南側には複数の焼成室が埋没する可能性が高い。

また、調査区の北側にあたる未調査部分の現況地形を精査したところ、削平され複数の造成された平坦な部分が認められ、調査区北側にあたる地点にも窯道具や遺物の散布も見られ、通路状遺構2の北側にも複数の平坦面が認められることから、北側にあたる造成部分には物原のほか平坦面群が存在する可能性が高い（図73）。

通路状遺構1は現在の参道の下層で検出していて、地形図（図2）に本窯の東側に示された道が現在の久雲寺参道にはほぼ一致しており、地図に示された道の一部と推定される。

出土遺物には、窯道具のタナイタ・ツク・ヘダテ・匣鉢があり、製品には陶器の片口・鉢・擂鉢・植木鉢、磁器の碗・皿・鉢があり、いずれも近代に位置づけできる。このほかの遺物には、干し棚の台石がある。窯体は当初一般的な連房式登窯で、上端部にはコクドと呼ばれる煙道部（煙り出し）が付属していた構造と考えられ、末端部の窯体北側には下層の物原が堆積する。その後、操業期間の途中に物原の上に窯体の末端部を延長し、煙突が構築された可能性が高い。煙突の下層に堆積する物原には磁器が含まれていないことと、最終段階の物原には陶器が認められず磁器製品が堆積することから、煙突の構築は磁器の焼成とかかわる可能性もある。少なくとも本窯の上部の房室では、当初は陶器が製造され、その後磁器生産に転換した可能性が高い。（松澤）

北山窯跡の調査で持ち帰った遺物の総重量を表8に示す。さらに陶器・磁器・窯道具類の重量を表9, 10に示す。ここで焼成されていた陶器製品は、主に植木鉢・擂鉢・蓋物で構成されている。磁器製品は平碗を中心、小形碗・白磁湯呑・容器が多くを占

	表8 北山窯跡出土遺物の重量		合計(g)
	平成27 (瀬戸市調査)	平成29 (東邦文セ調査)	
陶器製品	196968.7	2736.6	199705.3
磁器製品	87536.2	34544.5	122080.7
磁器+窯道具	24575.4	7943.6	32519
窯道具・窯材	335169.5	14305.4	349474.9

めている。このうち明治41年の銘のある小形碗D類としたものと白磁の湯呑・容器は、いずれも窯体下の盛土層に含まれ、さらに古い段階の窯体で焼成された製品と位置付けられる。

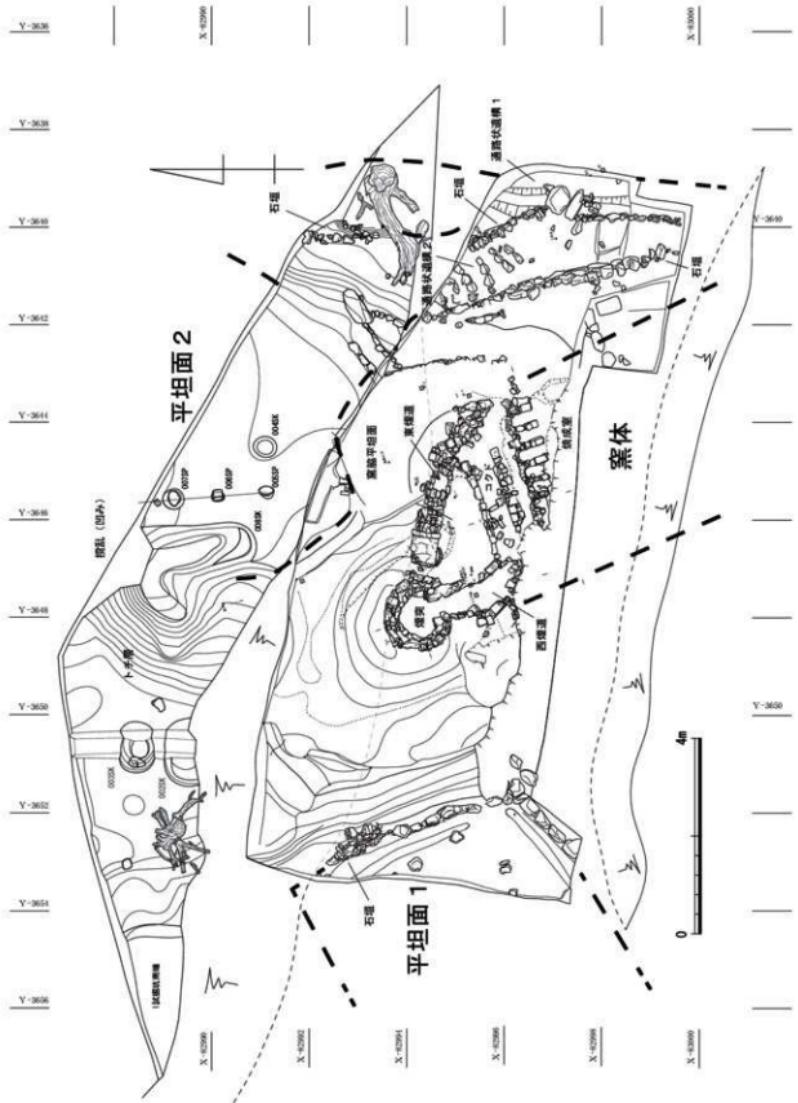


图 73 北山煤田构造图 (缩尺 1/100)

表9 北山窯跡出土陶器の主要器種

器種＼重量	重量合計(g)	陶器片重量全体に占める割合(%)
擂鉢	60172.0	30.13%
植木鉢（方形）	63340.4	
植木鉢（円形・楕円形）	13895.0	
植木鉢片	4824.2	
植木鉢合計	82059.6	41.09%
鉢（刷毛目）	19530.5	
鉢（素焼）	497.3	
鉢（染付）	1525.9	
鉢類	2699.2	
鉢類合計	24252.9	12.14%
蓋（刷毛目）	15038.2	
蓋類	546.6	
蓋類合計	15584.8	7.80%
以上の主要製品の合計	182069.3	91.17

(2) 北山窯跡に関する聞き取り調査

北山窯跡は聞き取り調査が実施されていて、明治34年に創業し、明治35年8月15日初窯火入れであったことがすでに知られ^{*1}、出土遺物からもその操業時期を肯定できる。同様に、本地点の陶磁器製造工場が稼働していたのは戦前までと言われており、出土遺物とも矛盾はないことから、本窯の操業期間は20世紀前半と推定できる。よって、今回検出した北山窯跡の最終段階の遺構群は昭和初期あたりに位置付けられるよう。(松澤)

その後の整理期間中に得られた北山窯の関係者からの聞き取り情報を追記しておきたい。

北山窯の操業開始は創業者の記憶によると明治35年という。当時の各施設の配置では、まず、創業者自宅近くにモロ（陶房、作業場となる建物）が建てられ、モロのすぐ前には素焼窯があった。登窯（連房式登窯）は自宅から少し離れた場所にあった。当初のモロは、スレート葺きの建物が新しく造られた昭和50年頃まで使用されていた。また登窯の東側には二階建ての木造建物があった。

モロでは、「粘土作り」「素地づくり」「素焼き」「絵付け」の作業が行われていた。「釉薬づくり」と「施釉」作業についての詳細は不明であるが、おそらく「施釉」作業までがモロで行われていた。施釉された素地は窯場へ運ばれ、エンゴロ（匣鉢）に入れて窯詰めされた。登窯の脇にあった二階建て建物は、4昼夜かかる窯焚き期間の休憩やその他の作業するために使われた。

北山窯の開窯時の名称は「北山陶古園」であり、のちに「北山園製陶所」(昭和31年以降の年)に改称された。登窯は(焼成室が)4室あり、中央の2室が「北山窯」、前後の2室は別の製陶所に貸していた。戦時中は灯火管制などがあり、操業を自粛していた。燃料に薪が使用されていた登窯の窯焚きは昭和31年に行われたものが最後となり、これ以降に石炭窯に変わった。

戦前からの北山窯を知る女性の記憶では、窯焚きの前には小割した薪を束ね、窯焚きの最中には食事の支度として「ごもくごはん」を作った。窯出しの際には、窯場から自宅まで製品を運ぶ手伝いをしたという。

なお、かつて陶器生産を行っていたとの情報は、現在の関係者には伝わっていないかったようである。

(武部)

(3) 勘介窯跡

勘介窯跡はこれまでに発掘調査は実施されていないものの以前から知られており、水野川の支流寺前川右岸丘陵の東斜面に所在していて、2基の窯体が残存するものと推定されていた^{*2}。

今回の調査では、北山窯跡の盛土中に大窯期の遺物が含まれていたことから北山窯の造成に伴って、灰

表10 北山窯跡出土磁器の主要器種

器種＼重量	重量合計(g)	器種別合計全体に占める割合(%)
平碗	61595.5	58.43%
小形碗（C,E類）	3954.6g	小形碗の28.8%
小形碗（A,B類）	6915.3g	小形碗の49.8%
小形碗（D類）	3017.5g	小形碗の21.7%
小形碗合計	13887.4	13.17%
皿類	3024.0	2.87%
湯呑 ^{*1注}	2898.1	2.75%
碗蓋	1673.8	1.59%
鉢類	2334.3	2.21%
その他の器種 ^{*2注}	19998.8	18.97%
器種が分かるもの合計	105411.9	
*注1 無地白磁湯呑	1664.7g	湯呑のうちの57.4%
*注2 無地白磁容器	17442.2g	その他のうちの87.2%

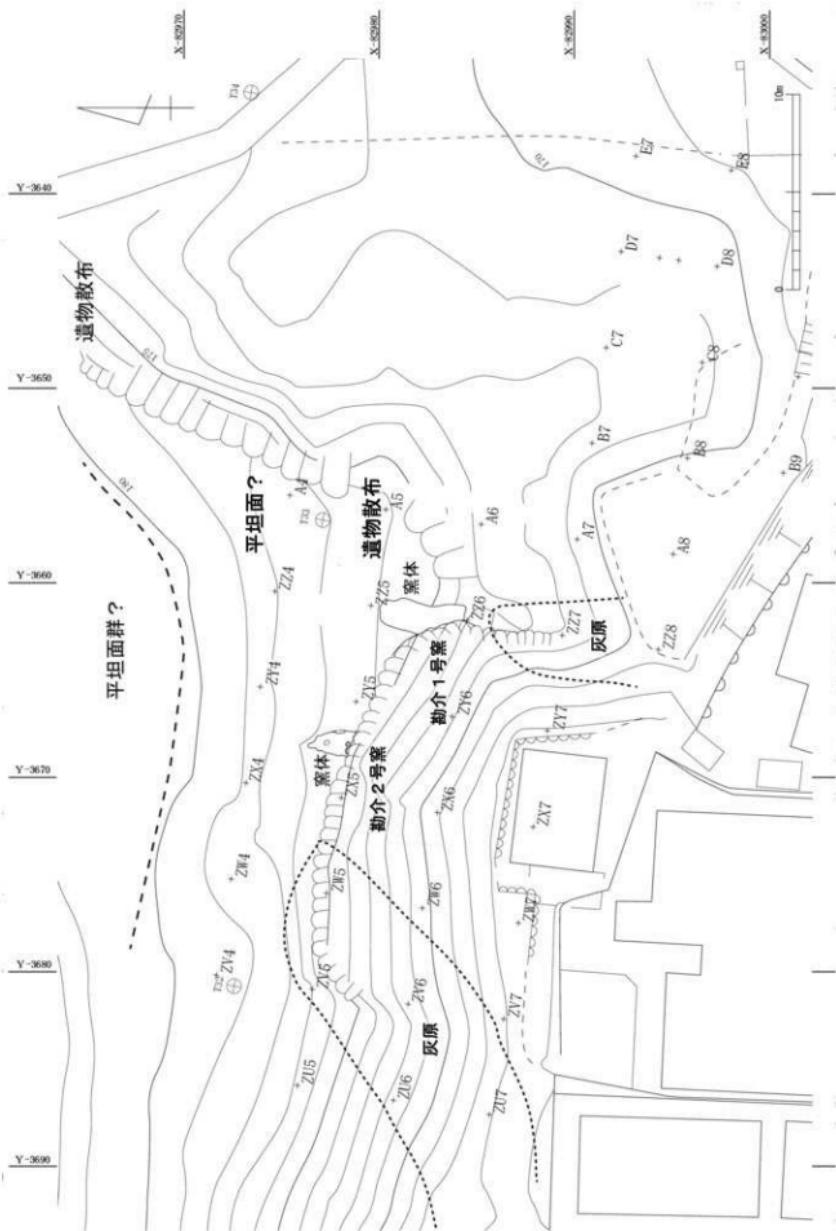


图 74 墓介窑跡構造図 (縮尺 1/250)

表 11 勘介窯跡出土遺物（器種・重量）

器種・窯体・重量	1号窯		2号窯		1号か2号 重量(g)
	重量(g)	製品全体に占める割合	重量(g)	製品全体に占める割合	
天目茶碗・小天目	3434.4	1.75%	9245.3	2.52%	
灰釉瓶類	1194		1568.7		
碗類片	1033.21		843.3		
破損合計	5661.61	2.89%	11657.3	3.18%	
灰釉皿	16716.3	8.59%	21761.5	5.94%	111.6
鉄釉皿	1363.2	0.69%	3002.4	0.82%	77.9
皿類片	19506.8		34382.5		327.0
皿類合計	43247.91	22.00%	70803.7	19.32%	189.5
大皿類	-		622.6		
擂鉢	142541.9	72.66%	246668.2	67.32%	1119.3
甕(錦袖)	2075.9		3410.0		
その他の器種	110.1		1664.6		
縁・蓋類	559.2		4773.2		28.3
徳利・花瓶類	3424.1		7050.6		6.0
小瓶・小壺類	457.0		895.9		
筒形容器・片口・有耳壺類	3171.4	1.61%	28862.3	7.33%	93.6
その他の器種	576.3		3679.9		3.6
製品類合計	196163.81		366431.0		1767.3
押鉢	217641.7		164649.3		635.4
製品・窯道具容器	33335.6		44903.4		467.8
焼台	12274.9		11113		
小分窓柱	20385.6		2148.4		
長脚ビン	1856.6		1740.4		
輪トチ	294.6		1066.3		
窯道具類合計	287539.0		225620.8		1103.2

原の一部が削平されたことが明らかとなった。調査では2カ所の試掘坑とも遺構は確認されず近接地に所在するものと考えていた。ところが、工事に入り立会調査の段階において斜面末端の崖下から灰原の一部を確認することとなり、崖面の上端部には灰原の一部が露出することが明らかとなった。また、工事が進み立会調査が進むにつれて窯体の痕跡（1号窯）や別の窯体（2号窯）の一部を検出した。これによって、勘介窯跡には少なくとも2基の窯体があり、それぞれの灰原がわざかではあったが残存していて、これまで不明であった勘介窯跡の様相の一部が明らかとなってきた。

確認された遺構は2基の窯体と灰原であるが、2試掘坑の北側には現況地形でも比較的広い平垣面が認められる。試掘坑では堆積土に炭化物や白色粘土が含まれていて、近接地に工房跡の存在を推定した。また、東側斜面にも大窯期の遺物が散布しており、勘介窯跡の遺構が北側のみならず、さらに広範囲に分布する可能性が高い（図74）。（松澤）

窯体の位置関係から1号窯、2号窯それぞれの焼成品とした出土遺物について、大まかな器種ごとに計測した重量合計を表11に示す。1号窯と2号窯では鉢類・皿類・碗類（天目茶碗）の大窯の主要器種の割合が異なり、2号窯では筒形容器、徳利・花瓶類などその他の器種の割合の増加が目立つ。皿類の鉄釉・灰釉製品の重量比では、1号窯は1:12.3、2号窯では1:7.3であり、2号窯の方が鉄釉製品の割合が高くなっている。出土遺物全体は、大窯第1段階後半から第3段階前半までの遺物と位置付けられ、このうち特に皿類で顕著にみられる傾向として、1号窯では大窯第1段階後半、2号窯では大窯第3段階前半に比定される資料が多くなっている。したがって、1号窯→2号窯の順に操業を開始したものと推定でき、勘介窯跡の操業期間は16世紀初頭から中葉あたりに位置付けられよう。⁴³⁾（武部）

註・参考文献

- 1) 大瀬戸新聞社 1980『大瀬戸新聞 第3753号』
- 2) 濑戸市教育委員会 1997「勘介窯跡」『瀬戸市詳細分布調査報告書』
- 3) 爰知県 2007『愛知県史 別編 窯業2 中世・近世 瀬戸系』
- 春日美海 2010「-近代の美濃陶磁-根本焼の展開」 多治見市文化財保護センター研究紀要 第10号
- 河合竹彦 2005「明治時代に施されたやきもの美濃印判の記年名について」瑞浪陶磁資料館研究紀要11
- 瀬戸市文化振興財团企画展図録『瀬戸・美濃窯の近代』

掲載遺物一覧表 1

登録番号	種類	基準	グリッド・出土地点	遺構・部位	難易度	口径cm	底径cm	基高cm	残存率/%				
1	陶器	縦目	近代	埴上窓	No.2645下 T. No.227と同一層	円形孔:右側	16.8	11.9	13.0	5	11		
2	陶器	縦目	近代	埴上窓	No.2645下 T. No.227と同一層	円形孔:右側	—	7.8	(16.75)	—	12		
3	陶器	縦目	近代	C7	下部	物語	20.0	(26.0)	7.7	3	0		
4	陶器	縦目	近代	横軸	C7	下部	方孔:縦軸	直径28.0	既往20.0	9.0	5	5	
5	陶器	横木輪	近代	C7	物語下部	円孔:右側	26.3	(15.25	16.3	10	12		
6	陶器	横木輪	近代	B7	物語下部	円孔:右側	17.6	8.6	6.9	8	0		
7	陶器	横木輪	近代	横木輪	(ガケ面下)	小孔:鉛輪	15.9	5.9	4.7	5	12		
8	陶器	横木輪	近代	B7	下部	小孔:鉛輪	15.8	6.1	4.95	2	12		
9	陶器	口口	近代	B7	下部	鉛輪	16.0	4.2	3.9	14	0		
10	陶器	口口	近代	B7	上部	鉛輪	17.2	10.4	8.9	1	12		
11	陶器	横木輪	近代	B7	近合	小型:円柱状、内部のみ孔	5.8	3.8	3.9	3	12		
12	陶器	横木輪	近代	B7	上部	円柱:横木輪孔	7.8	—	(7.35)	12	0		
13	陶器	横木輪	近代	B7	物語最下部	外周:鉛輪、右側	16.8	—	つまみ跡7.20	2.4	2	10	
14	伝道具	横木輪	近代	C7	物語下部	鉛輪:右側、記号印(△□)	標高10.5	標高14.6	9.7	—	12		
15	陶器	横木輪	近代	B7	物語下部	右側:鉛輪、右側(△□)	14.2	4.3	7	12	0		
16	陶器	横木輪	近代	C7	物語下部	右側:右側(△□)鉛輪	16.1	—	つまみ跡8.3	3.9	12	0	
17	陶器	横木輪	近代	B7	上部	右側:鉛輪、右側	15.4	—	つまみ跡8.6	5.2	10	0	
18	陶器	横木輪	近代	C7北側	物語下部	右側:右側(△□)鉛輪	14	7.2	9.8	2	12	0	
19	陶器	横木輪	近代	B7	物語下部	右側:右側(△□)鉛輪	16.8	7.6	10.2	6	12	0	
20	陶器	横木輪	近代	B7	物語下部	右側:右側(△□)鉛輪	16.8	6.6	9.0	7	12	0	
21	陶器	横木輪	近代	B7	物語下部	右側:右側(△□)鉛輪	16.4	6.15	6.8	6	12	0	
22	陶器	横木輪	近代	C7北側	物語	右側:右側(△□)鉛輪	16.8	—	高合跡7.8	9.4	2	9	
23	陶器	横木輪	近代	B7	埴上窓	右側:右側(△□)鉛輪	21.1	8.2	13.6	2	12	0	
24	陶器	横木輪	近代	B7	物語下部	右側:右側(△□)鉛輪	21.6	—	高合跡9.8	13.9	1	12	
25	陶器	横木輪	近代	B7	下部	鉛器:鉛輪	16.8	7.6	10.2	6	12	0	
26	陶器	横木輪	近代	B7	下部	右側:右側	15.3	5.9	3.95	3	3	0	
27	陶器	横木輪	近代	B7	物語	鉛輪:左(△□)、右(△□)鉛輪	14.8	7.8	2.4	9	12	0	
28	陶器	横木輪	近代	B7北側	物語	鉛輪:左(△□)鉛輪	16.35	7.20	2.5	7	12	0	
29	陶器	合付輪利	近代	B7-82	出土	—	2.8	—	(8.3)	12	0	0	
30	陶器	合付輪反旋	近代	B7	埴上窓	No.2645下 T.この判1シヤ	右側:右側(△□)鉛輪	21.1	8.2	13.6	2	12	0
31	陶器	横木輪	近代	B7	物語下部	底邊:底邊	11.6	4.6	6.05	3	0	0	
32	陶器	横木輪	近代	B7	物語	鉛輪:山形:赤鉛輪	—	3.9	(2.2)	—	12	0	
33	陶器	横木輪	近代	B7	物語	鉛輪:風呂口	16.6	7.6	5.0	6	11	0	
34	陶器	横木輪	近代	B7	物語	鉛輪:風呂口	16.3	4.05	3.9	3	12	0	
35	陶器	横木輪	近代	B7	物語	鉛輪:風呂口	16.4	3.9	4.95	7	12	0	
36	陶器	横木輪	近代	B7	物語	鉛輪:風呂口	16.2	3.95	6.1	2	11	0	
37	陶器	合付輪	近代	B7	物語	鉛輪:風呂口	—	3.6	(2.8)	—	6	0	
38	陶器	合付輪	近代	B7	物語	鉛輪:風呂口	16.7	4.5	5.10	5	12	0	
39	陶器	合付輪	近代	B7	物語	鉛輪:風呂口	16.2	4.1	4.95	8	12	0	
40	陶器	合付輪	近代	B7	物語	鉛輪:風呂口	—	3.6	4.5	6	6	0	
41	陶器	合付輪	近代	B7	物語	鉛輪:風呂口	16.9	4.4	2.1	3	9	0	
42	陶器	合付輪	近代	B7	物語	鉛輪:風呂口	17.7	4.0	6.6	10	12	0	
43	陶器	合付輪	近代	B7	物語	鉛輪:風呂口	16.5	4.1	5.0	3	12	0	
44	陶器	合付小柄	近代	B7	物語	鉛輪:風呂口	16.8	4.1	3.95	2	11	0	
45	陶器	合付小柄	近代	B7	物語	鉛輪:風呂口	16.8	4.1	3.95	3	12	0	
46	陶器	合付輪反旋	近代	B7	近合	鉛輪	16.8	4.0	6.1	7	12	0	
47	陶器	横木輪	近代	B7	出土	鉛輪:底邊あり	—	4.05	(2.0)	—	13	0	
48	陶器	横木輪	近代	B7	出土	鉛輪:山形:赤鉛輪	—	3.9	(3.8)	—	12	0	
49	陶器	横木輪	近代	B7	出土	鉛輪:山形:赤鉛輪	—	3.95	(3.8)	—	12	0	
50	陶器	横木輪	近代	B7-47	出土	鉛輪:手形:手形:北山(?)	16.3	4.9	6.9	10	9	0	
51	陶器	横木輪	近代	B7	出土	手形:手形:手形:手形	—	—	(3.8)	—	1	0	
52	陶器	横木輪	近代	B7	近合	鉛輪:手形:手形:手形	16.75	3.9	5.95	5	12	0	
53	陶器	横木輪	近代	B7	出土	手形:手形:手形:手形	—	4.2	(2.5)	—	6	0	
54	陶器	横木輪	近代	B7-87	近合	手形:手形	16.7	4.7	6.9	6	12	0	
55	陶器	横木輪	近代	B7	出土	手形:手形	16.8	4.1	2.5	30	12	0	
56	陶器	横木輪	近代	B7	出土	手形:手形	16.5	4.2	3.8	9	12	0	
57	陶器	横木輪	近代	B7-87	出土	手形:手形	16.8	4.8	6.8	5	6	0	
58	陶器	横木輪	近代	B7	出土	手形:手形	16.1	4.8	6.8	5	12	0	
59	陶器	横木輪	近代	B7	出土	手形:手形:手形:手形	16.8	3.45	5.2	7	12	0	
60	陶器	横木輪	近代	B7	出土	手形:手形:手形:手形	16.5	3.75	5.6	9	12	0	
61	陶器	横木輪	近代	B7	出土	手形:手形:手形:手形	—	6.8	(2.8)	—	12	0	
62	陶器	横木輪	近代	B7	近合	手形:手形:手形:手形	16.3	3.7	6.8	2	12	0	
63	陶器	横木輪	近代	B7	手形	手形:手形:手形:手形	16.1	5.0	6.8	2	12	0	
64	伝道具	横木輪	近代	B7	近合	手形:手形:手形:手形	16.4	5.9	6.2	9	12	0	
65	伝道具	横木輪	近代	B7北側	出土	手形:手形:手形:手形	16.5	5.7	6.9	2	12	0	

掲載遺物一覧表 2

登録 番号	種類	基準	グリッド- 出土地点	遺構・層位	種類、その他	口径cm	底径cm	高さcm	堆積率 / パー クルセイ ド面積	
									口径	底径
66	陶器	土器系（縦目付金 剛）	近代	22F 出土	灰陶	-	-	(5.3)	-	-
67	陶器	器皿	近代	22F 出土	白陶	11.35	-	(7.1)	6	
68	陶器	器皿	近代	22F 出土	白陶	11.1	10.0	6.5	1	12
69	陶器	器皿	近代	22F 出土	白陶浮雕面	7.8	6.8	6.45	9	12
70	陶器	器皿・器皿	近代	22F 出土	白陶浮雕面	11.0	9.9	(10.9)	9~13	12
71	陶器	器皿	近代	BT-御前面 出土	白陶	7.4	6.0	4		12
72	陶器	器皿（縦目付金 剛）	近代	22F 出土	白陶	-	-	(5.3)		
73	陶器	器皿（縦目付金 剛）	近代	22F 出土	白陶	-	-	(4.8)		
74	陶器	陶瓶（縦目付金 剛）	近代	22F 出土	白陶	(14.2)	13.6	(10.1)	25	-
75	陶器	陶瓶	近代	22F 出土	白陶	(12.3)	12.3	(10.1)	17	12
76	陶器	色甕	近代	22F 出土	白陶	(14.2)	13.6	(10.1)	25	-
77	陶器	色甕	近代	22F 出土	白陶	(14.2)	13.6	(10.1)	17	12
78	陶器	色甕	近代	22F 出土	白陶	(13.2)	13.1	(11.1)	12	17
79	陶器	色甕	近代	22F 出土	白陶	(14.2)	13.6	(10.1)	25	-
80	陶器	色甕	近代	22F 出土	白陶	11.0	9.9	5.95	4	5
81	陶器	トナオサニ	近代	22F 出土	白陶	11.7	-	(5.4)	12	
82	陶器	トナオサニ	近代	22F 出土	白陶	11.7	-	(5.7)	6	
83	陶器	トナオサニ	近代	22F 出土	白陶	11.7	-	(5.7)	6	
84	陶器	トナオサニ	近代	22F 出土	白陶	11.7	-	(5.7)	6	
85	陶器	トナオサニ	近代	BT-3664B-C -B,T,I	下層物類	6.6	6.2	(5.3)	-	12
86	陶器	瓶・土器	近代	BT 出土	白陶	6.2	-	6.3	12	12
87	陶器	瓶・土器	近代	BT 出土	白陶	5.6	-	6.7	12	12
88	陶器	瓶・土器	近代	BT 出土	白陶物類	11.4	11.6	(11.3)	10	10
89	陶器	瓶・土器	近代	22F-AT 出土	白陶	12.3	-	9.9	9	9
90	陶器	瓶・土器	近代	22F-AT 出土	白陶	10.65	10.0	(11.1)	12	12
91	陶器	瓶・土器	近代	22F-AT 出土	白陶	11.4	11.4	9.9	12	12
92	陶器	瓶・土器	近代	22F-AT 出土	白陶	10.5	-	(10.5)	12	12
93	陶器	瓶・土器	近代	22F-AT 出土	白陶	12.0	12.0	9.4	2	7
94	陶器	瓶・土器	近代	22F-AT 出土	白陶	13.0	-	9.9	2	7
95	陶器	瓶・土器	近代	22F-AT 出土	白陶	14.4	-	(12.5)	2	
96	陶器	土器	近代	BT-22F 出土	白陶	6.0	6.0	10.30	1	1
97	陶器	土器	近代	22F 出土	白陶	6.0	6.0	10.30	1	1
98	陶器	瓶・土器	近代	22F 出土	白陶	6.0~9.2	-	6.1	12	12
99	陶器	瓶・土器	近代	22F 出土	白陶	6.7	-	(6.1)	1	-
100	陶器	瓶・土器	近代	22F 出土	白陶	10.5	-	(15.1)	1	12
101	陶器	瓶・土器	近代	22F 出土	白陶	11.5	11.2	8.7	12	12
102	陶器	瓶・土器	近代	22F 出土	白陶	6.2	6.5	8.0	7	12
103	陶器	瓶・土器	近代	22F 出土	白陶	10.5	-	(17.5)	2	
104	陶器	瓶・土器	近代	22F 出土	白陶	10.5	10.5	9.45	12	12
105	陶器	瓶・土器	近代	22F 出土	白陶	10.5	10.5	9.45	12	12
106	陶器	瓶・土器	近代	22F 出土	白陶	10.5	10.5	9.45	12	12
107	陶器	瓶・土器	近代	22F 出土	白陶	12.4	24.7	7.5	8	8
108	陶器	瓶・土器	近代	22F 出土	白陶	17.95	19.4	13.9	12	12
109	陶器	瓶・土器	近代	22F 出土	白陶	13.0	6.8	6.95	12	12
110	陶器	瓶・土器	近代	22F 出土	白陶	-	-	2.3	12	
111	陶器	瓶・土器	近代	22F 出土	白陶	10.8	19.3	12.1	12	12
112	陶器	黄土質容器	近代	BT-22F 出土	白陶	21.1	21.1	6.9	12	12
113	陶器	瓶・土器	近代	BT 出土	白陶	19.9	19.9	(12.8)	8	8
114	陶器	瓶・土器	近代	BT-22F 出土	白陶	10.4	21.6	9.9	9	9
115	陶器	瓶・土器	近代	BT-22F 出土	白陶	12.0	21.5	9.9	2	7
116	陶器	ソック	近代	BT-22F 出土	白陶物類	10.8	10.8	9.8	12	12
117	陶器	ソック	近代	BT 出土	白陶	9.5	9.5	9.4	12	12
118	陶器	ソック	近代	BT 出土	白陶	5.5~6.5	7.7	-		
119	陶器	瓶・花瓶(3.9)	近代	22F 出土	白陶	7.0	7.0	10.9	-	-
120	陶器	瓶・花瓶	近代	22F 出土	白陶	15.4	14.8	9.7	-	-
121	陶器	瓶・花瓶	近代	22F 出土	白陶	6.95	16.2	9.6	-	-
122	陶器	瓶・花瓶	近代	22F 出土	白陶	12.35	15.0	9.1	-	-
123	陶器	瓶・花瓶	近代	22F 出土	白陶	12.9	12.9	11.05	9.1	-
124	陶器	フレット	近代	22F 出土	白陶	5.3	12.6	9.5	12	12
125	陶器	フレット	近代	22F 出土	白陶	13.3	13.1	9.8	12	12
126	陶器	フレット	近代	22F 出土	白陶	10.0	10.0	9.8	12	12
127	陶器	フレット	近代	22F 出土	白陶	10.0	10.0	9.8	12	12
128	陶器	フレット	近代	22F 出土	白陶	10.0	10.0	9.8	12	12
129	陶器	フレット	近代	22F 出土	白陶	10.0	10.0	9.8	12	12
130	陶器	フレット	近代	22F 出土	白陶	10.0	10.0	9.8	12	12
131	陶器	フレット	近代	22F 出土	白陶	10.7	10.8	9.8	12	12
132	陶器	土器	近代	BT-22F 出土	白陶	10.2	25.6	9.9	12	12
133	陶器	土器	近代	BT-22F 出土	白陶	10.6	10.6	9.95	6	6

掲載遺物一覧表 3

登録 番号	種類	基準	グリッドF 出土位置		遺傳・層位	種類、その他	口径cm	底径cm	器高cm	残存率/口 径比	
			時期・形質など	層位							
134	磁器	輪孔丸瓶	近代	田中塚ヘルム ト, 長葉 の, 紅茶 器, 和	物語(ガラ), 希薄色, 上部, 立 柱結構, 裂(明治二四年)	16.8	6.2	2.2	16	11	
135	磁器	壺	近代	FT	記念, 物語上層	和等, 上部, 物語希薄 色	6.1	2.65	2.9	3	12
136	磁器	斗折	近代	EF(赤道) 土上(縦)	和等	7.4	3.05	6.2	4	12	
137	磁器	壺	近代	EF付近	和等	5.6	4.3	0.9	1	12	
138	磁器	玉瓶	近代	FT	物語上層	和等, 文様型押	16.4	6.75	1.8	12	12
139	陶器	瓶	近代	ZFT	物語	吹きぬ	20.85	6.6	6.4	5	12
140	陶器	輪孔(膨)	近代	FT	無上(黒上)	輪孔	15.6	4.9	2.7	12	12
141	陶器	壺	近代	FT	無上	輪孔	(28.0)	-	(6.8)	1	-
142	陶器	輪孔不規(円筒)	近代	EF西半 位	外面に数箇, 内面にスタンプ。 小刻印。(横)	-	24.6	(11.1)	3	-	-
143	陶器	斗折	近代	FT	無上	輪孔(輪孔丸)	17.85	6.15	5.05	12	12
144	陶器	玉瓶	近代	EF西半ガラ 位	無孔, 希薄色	15.7	22.0	7.05	3	3	
145	陶器	斗折	近代	FT西半 位	無孔, 希薄色	15.4	19.2	7.2	1	1	
146	陶器	玉瓶	近代	FT東半 位	無孔, 希薄色	23.4	-	(3.7)	1	-	
147	陶器	玉瓶	近代	EF東ペルト	物語	無孔, 希薄色	23.4	-	(4.4)	1	-
148	陶器	天井系瓶	丸瓶	ZFT	無上	壁瓶, 輪高台	12.45	4.4	6.6	2	12
149	陶器	天井系瓶	丸瓶	ZFT	無色	壁瓶, 輪高台	11.6	4.3	6.3	6	8
150	陶器	天井系瓶	丸瓶	ZFT	無色	壁瓶, 輪高台, 検印	13.0	-	(5.5)	1	-
151	陶器	天井系瓶	丸瓶	ZFT	無上	壁瓶, 輪高台	11.5	4.2	6.8	12	12
152	陶器	天井系瓶	丸瓶	ZFT	シカット墨北窯で作 成	壁瓶	13.8	-	(4.4)	2	-
153	陶器	天井系瓶	丸瓶	ZFT	無色	壁瓶, 輪高台	16.9	4.9	5.95	2	12
154	陶器	天井系瓶	丸瓶	ZFT	灰褐色	壁瓶, 輪高台, 検印	14.6	-	(3.9)	1	-
155	陶器	天井系瓶	丸瓶	ZFT	無色	壁瓶	11.2	-	(5.5)	2	-
156	陶器	天井系瓶	丸瓶	ZFT	無色	壁瓶	11.2	-	(5.2)	3	-
157	陶器	天井系瓶	丸瓶	ZFT	立筒	壁瓶	12.1	-	(4.9)	1	-
158	陶器	天井系瓶	丸瓶	ZFT	無色	壁瓶	11.8	-	(5.2)	3	2
159	陶器	天井系瓶	丸瓶	ZFT	無色	壁瓶	16.9	-	(4.8)	1	-
160	陶器	天井系瓶	丸瓶	ZFT	無色	壁瓶	11.2	-	(4.9)	2	-
161	陶器	天井系瓶	丸瓶	ZFT	物語	壁瓶, 輪高台	10.6	5.8	5.8	1	12
162	陶器	天井系瓶	丸瓶	ZFT	無上(腰)	壁瓶	11.5	-	(5.4)	1	-
163	陶器	天井系瓶	丸瓶	ZFT	印鉄色	壁瓶, 輪高台	-	4.9	(4.4)	1	-
164	陶器	天井系瓶	丸瓶	ZFT	無上	壁瓶, 輪高台	-	5.7	(2.4)	12	12
165	陶器	天井系瓶	丸瓶	ZFT	無色	壁瓶, 輪高台	-	4.0	(3.1)	12	12
166	陶器	天井系瓶	丸瓶	ZFT	無上	壁瓶, 輪高台	-	4.9	(6.6)	12	12
167	陶器	天井系瓶	丸瓶	ZFT	無上(丁脛(坐崩))	壁瓶, 輪高台	-	5.65	(4.7)	1	-
168	陶器	天井系瓶	丸瓶	ZFT	灰褐色	壁瓶, 輪高台	-	4.05	(1.85)	12	12
169	陶器	天井系瓶	丸瓶	ZFT	無上	壁瓶	12.6	-	(6.3)	2	-
170	陶器	天井系瓶	丸瓶	ZFT	無上(一毛)	壁瓶	11.3	-	(5.4)	3	-
171	陶器	天井系瓶	丸瓶	ZFT	シカット墨北窯で作 成	壁瓶, 内瓦落台	-	4.5	(4.8)	12	12
172	陶器	天井系瓶	丸瓶	ZFT	無色	壁瓶	13.8	-	(5.3)	2	-
173	陶器	小口升形瓶	丸瓶	ZFT	無色	壁瓶	12.6	-	(4.3)	1	-
174	陶器	小口升形瓶	丸瓶	ZFT	無色	壁瓶	15.0	-	(5.5)	2	-
175	陶器	小口升形瓶	丸瓶	ZFT	印鉄色, 濁上	灰瓶, 刻文左	12.0	5.1	6.2	2	12
176	陶器	小口升形瓶	丸瓶	ZFT	無色	灰瓶, 刻文左	11.9	-	(3.9)	2	-
177	陶器	小口升形瓶	丸瓶	ZFT	立筒	灰瓶, 刻文左	12.5	-	(5.7)	2	-
178	陶器	小口升形瓶	丸瓶	ZFT	無色	灰瓶, 刻文左	(11.1)	-	(5.5)	1	-
179	陶器	小口升形瓶	丸瓶	ZFT	無上	灰瓶, 刻文左	-	5.5	(4.4)	1	-
180	陶器	小口升形瓶	丸瓶	ZFT	無上(乳化)	灰瓶	-	5.0	(6.5)	1	-
181	陶器	小口升形瓶	丸瓶	ZFT	無上	灰瓶	-	4.5	(4.9)	1	-
182	陶器	小口升形瓶	丸瓶	ZFT	無色	灰瓶	-	4.9	(2.9)	12	12
183	陶器	小口升形瓶	丸瓶	ZFT	無色	灰瓶	-	5.0	(2.8)	5	-
184	陶器	小口升形瓶	丸瓶	ZFT	無色	灰瓶	-	5.5	(2.7)	12	12
185	陶器	小口升形瓶	丸瓶	ZFT	無色	灰瓶	-	4.9	(3.8)	12	12
186	陶器	小口升形瓶	丸瓶	ZFT	無色	灰瓶, 刻印	-	4.2	(4.9)	5	-
187	陶器	輪孔中瓶	丸瓶	ZFT	無上	灰瓶物	13.65	5.6	2.9	2	10
188	陶器	輪孔中瓶	丸瓶	ZFT	無色	灰瓶物	14.6	5.0	2.7	4	6
189	陶器	輪孔中瓶	丸瓶	ZFT	無上(乳化)	灰瓶	14.6	8.6	5.3	1	6
190	陶器	輪孔中瓶	丸瓶	ZFT	無上	灰瓶	15.4	8.5	(3.1)	2	6
191	陶器	輪孔中瓶	丸瓶	ZFT	無上(乳化)	灰瓶物, 内面に墨書	16.7	8.4	5.2	2	2
192	陶器	輪孔中瓶	丸瓶	ZFT	無色	灰瓶, 塗装(?)	16.8	8.6	2.7	1	6
193	陶器	輪孔中瓶	丸瓶	ZFT	無上(乳化)	灰瓶物	15.2	-	(3.6)	2	-
194	陶器	中瓶	丸瓶1±2	ZFT	無色	灰瓶	-	9.4	2.3	-	3
195	陶器	牛頭	丸瓶1	ZFT	無色	灰瓶	-	9.2	(2.2)	-	3
196	陶器	牛頭	丸瓶1±2	ZFT	無色	灰瓶	-	9.0	-	-	12
197	陶器	牛頭	丸瓶1±2	ZFT	無色	灰瓶	-	7.9	(3.4)	-	9

掲載遺物一覧表 4

番号 番号	種類	番号	グリッド- 出土場所		遺物・部位	難易度	口徑cm	底径cm	高さcm	保存率/12 口総数	
			時期	所名							
198	陶器	編成中瓶	大正1	227	赤褐色	灰陶質	14.9	9.45	3.5	4 (1)	
199	陶器	編成中瓶	大正1	227	赤褐色	灰陶質	15.0	9.0	3.5	7 (2)	
200	陶器	編成瓶	大正1	226	褐色	灰陶, 印刷	11.4	6.0	2.7	2 (0)	
201	陶器	編成瓶・輪・縦・手	大正1	227	褐色	灰陶, 軸用瓦	11.2	5.8	2.5	5 (1)	
202	陶器	編成瓶	大正1	227	シザモット面	柳沼 黃土	灰陶	11.3	6.2	2.4	9 (2)
203	陶器	編成瓶	大正1	227	土上・下層(角解)	灰陶	11.4	6.2	2.5	4 (6)	
204	陶器	編成瓶	大正1	227	土上	灰陶	10.8	5.6	2.7	2 (0)	
205	陶器	編成瓶	大正1	227	灰陶	灰陶	11.05	5.6	2.4	12 (2)	
206	陶器	編成瓶・輪・縦・手	大正1	227	土上・下層(角解)	灰陶	11.5	5.9	2.6	9 (0)	
207	陶器	編成瓶・輪・縦・手	大正1	227	輪出, 伝竈	灰陶	11.4	6.2	2.6	2 (0)	
208	陶器	編成瓶	大正1	227	褐色	灰陶	11.4	6.1	2.2	7 (0)	
209	陶器	編成瓶	大正1	227	灰褐色	灰陶	11.15	5.75	2.10	1 (7)	
210	陶器	編成瓶	大正1	227	土上・灰褐色	灰陶	10.8	5.2	2.3	5 (6)	
211	陶器	編成瓶	-	227	土上・下層(角解)	手型, 灰陶	8.9	5.5	2.0	4 (7)	
212	陶器	編成瓶・輪・縫物	大正1	227	土上	灰陶	10.9	5.9	2.8	6 (0)	
213	陶器	編成瓶	大正1	227	土上	灰陶	10.9	5.8	2.5	2 (0)	
214	陶器	編成瓶	大正1	227	土上	灰陶, 灰瓦	8.2	4.8	2.0	4 (5)	
215	陶器	瓶	大正1・2	227	土上・灰褐色	灰陶, 灰瓦	-	0.7	(1.1)	- (0)	
216	陶器	瓶	大正1・2・3	222	褐色	灰陶, 印刷	-	5.65	(1.2)	- (0)	
217	陶器	編成瓶 (手)	大正1	227	土上	灰陶	8.6	4.7	2.2	9 (12)	
218	陶器	編成瓶 (手)	大正1	226	土上	灰陶, 灰瓦	8.7	4.3	2.2	6 (12)	
219	陶器	編成瓶 (手)	大正1	227	土上	灰陶, 印刷	8.2	4.8	2.2	3 (12)	
220	陶器	編成瓶 (手)	大正1	227	灰褐色	灰陶	7.3	4.5	2.4	1 (12)	
221	陶器	編成瓶 (手)	大正1	227	褐色	無鉛	8.1	5.2	2.0	12 (12)	
222	陶器	編成瓶 (手)	大正1	227	灰褐色	灰陶, 印刷	8.6	4.7	2.4	10 (12)	
223	陶器	編成瓶 (手)	大正1	227	褐色	無鉛	7.9	4.6	2.05	5 (12)	
224	器皿	圓筒状小口瓶	大正1・(古御2) 後IV期	227	土上	無鉛	10.6	-	(1.4)	2 (-)	
225	陶器	瓶	大正1・2	227	褐色	灰陶	-	3.8	(1.95)	- (0)	
226	陶器	編成瓶	大正1・2	227	土上	無鉛, 基質混	10.3	4.6	2.0	2 (0)	
227	陶器	編成瓶	大正1・2	227	土上	無鉛, 基質混	10.2	4.8	2.0	0 (0)	
228	陶器	編成瓶	大正1	227	土上	無鉛, 印刷	11.3	5.35	2.9	5 (11)	
229	陶器	編成瓶	大正1	227	土上	灰陶	11.8	-	(1.8)	2 (-)	
230	陶器	編成瓶・輪・縦・手	大正1	227	灰褐色	灰陶, 印刷	10.95	4.2	2.45	4 (12)	
231	陶器	大瓶	大正1	227	褐色	無鉛, 基質混	14.2	5.6	2.6	1 (0)	
232	陶器	大瓶	大正2	227	褐色	無鉛, 基質混	11.0	5.4	2.5	2 (1)	
233	陶器	大瓶	大正2	227	褐色	無鉛, 基質混	11.0	5.8	2.9	5 (5)	
234	陶器	大瓶	大正2・3 / (大正1 後I期)	227	褐色	無鉛, 基質混	11.6	5.0	2.7	4 (0)	
235	陶器	内包瓶	大正3	227	土上	無鉛	11.2	5.9	2.17	1 (0)	
236	陶器	内包瓶	大正3	227	無	無鉛	10.6	4.6	2.15	0 (0)	
237	陶器	内包瓶	大正3	227	灰褐色	無鉛	10.9	5.1	2.15	0 (0)	
238	陶器	内包瓶	大正3	227	土上	無鉛	10.7	6.3	1.85	2 (0)	
239	陶器	手口・輪・手	大正2・3	227	土上	無鉛	-	2.8	(2.3)	- (0)	
240	陶器	口鉢具	大正3	227	土上	無鉛	(9.4)	-	(1.2)	1 (5)	
241	陶器	灰灰具	-	227	灰褐色	灰・内面に鉛鉢	8.8	4.5	0.8	1 (0)	
242	陶器	灰灰	-	227	無	無鉛	7.6	5.5	0.5	0 (0)	
243	陶器	土壺	-	226	土上	灰・内面に鉛鉢	5.9	-	(2.4)	12 (-)	
244	陶器	灰灰	-	227	土上	無鉛・鉛鉢	-	5.0	(3.9)	- (0)	
245	陶器	灰灰	-	227	土上	無鉛	-	5.0	(3.2)	- (0)	
246	陶器	罐	大正1	227	無	無鉛	13.15	14.75	12.55	2 (0)	
247	陶器	罐	大正1	227	褐色	無鉛	11.2	-	(4.3)	2 (-)	
248	陶器	罐	大正1 / (後I期 後II期)	227	土上	無鉛	28.8	-	(5.0)	2 (-)	
249	陶器	罐	大正1 / (後I期 後II期)	227	土上	無鉛	21.6	-	(4.7)	1 (-)	
250	陶器	罐	大正3	227	褐色	無鉛	29.2	16.2	12.4	3 (12)	
251	陶器	罐	大正3	227	土上・下層(角解)	無鉛	25.4	15.9	9.4	1.5 (5)	
252	陶器	罐	大正3	227	土上	無鉛	26.3	16.4	11.4	2 (12)	
253	陶器	罐	大正3	227	褐色	無鉛	27.0	16.6	10.7	1 (12)	
254	陶器	罐	大正3	227	土上	無鉛	26.6	16.6	12.4	2 (0)	
255	陶器	罐	大正3	227	褐色	無鉛	30.0	19.1	11.1	3 (6)	
256	陶器	罐	大正3	227	土上	無鉛	29.3	-	(3.9)	2 (-)	
257	陶器	罐	大正3	227	土上・下層	無鉛	30.5	18.2	12.45	1 (0)	
258	陶器	罐	大正2	27	灰土	無鉛	28.75	16.1	12.2	2 (0)	
259	陶器	罐	大正2	227	土上	無鉛	28.6	16.1	10.45	1 (12)	
260	陶器	罐	大正2	227	土上	無鉛	(23.0)	-	5.7	1 (-)	
261	陶器	罐	大正2 / 大1(側)	227	土上	無鉛	30.6	-	6.85	1 (-)	
262	陶器	罐	大正3前半	227	土上	無鉛	(29.0)	-	(3.4)	1 (-)	
263	陶器	罐	大正3前半	227	土上	無鉛	25.5	-	(3.2)	2 (10)	
264	陶器	點付豆器	-	227	土上	無鉛, 内面無鉛	14.2	-	5	-	
265	陶器	點付豆器	-	227	土上	無鉛, 内面無鉛	14.4	-	(3.9)	1 (-)	

掲載遺物一覧表 5

登録 番号	種類	基準	グリッド 出土地点	遺構・測位	種類、その他	口径cm	底径cm	高さcm	機会率/12 回総数		
									地盤	地盤	
266	陶器	施釉器皿	227	土上	焼物、内面無釉	13.6	-	(8.7)	2		
267	陶器	施釉器皿	227	褐色	陶器下部に木漆付材に焼物、三層構造は木漆仕り	11.8	-	(5.4)	-	3	
268	陶器	施釉器皿	227	土上	焼物 (自然焼成)	14.8	-	(7.7)	1.5		
269	陶器	施釉器皿	227	土上 (土ガリ)	陶器底に焼物	13.9	15.1	5.2	2	2	
270	陶器	施釉器皿	-	土上	陶器底に焼物、底面凹凸なし	-	13.0	(2.6)	-	3	
271	陶器	瓶	227	土上 (新)	焼物、網目	8.9	-	(17.46)	5		
272	陶器	施釉器皿	227	土上	焼物	-	-	(5.3)	-		
273	陶器	施釉器皿	227	C7	焼物、口縁周	14.6	-	-	1	-	
274	陶器	施釉	227	土上	焼物	8.8	-	-	7	-	
275	陶器	瓶	227	土上	焼物	-	8.8	(1.5)	-	12	
276	陶器	直付け瓶	1,227	土上 (西側)	焼物、底面に付着	13.9	8.4	8.1	1	12	
277	陶器	山東型	227	土上	焼物	11.4	4.8	3.3	4	8	
278	陶器	山東型	227	土上	焼物	-	5.5	5.0	-	5	
279	陶器	山東型	227	土上	焼物	-	5.4	(2.25)	-	4	
280	伝承品	縦縫接合焼物	大瓶1	227	土上 (黒解)	焼物	11.0	8.1	5.6	3	12
281	伝承品	縦縫接合焼物	大瓶1	227	土上	焼物	11.6	8.0	5.6	6	12
282	伝承品	縦縫接合焼物	大瓶1	227	土上 (黒解)	焼物	12.5	9.0	7.4	2	5
283	伝承品	縦縫接合焼物	大瓶1	227	土上 (黒解)	焼物	12.5	9.6	7.7	2	12
284	伝承品	縦縫接合焼物	大瓶1	227	土上	焼物	12.5	9.95	7.2	4	12
285	伝承品	縦縫接合焼物	大瓶1	227	焼物	11.8	5.6	2.3	11	12	
286	伝承品	縦縫接合焼物	大瓶1	227	土上 (黒)	焼物	10.8	4.8	1.9	4	12
287	伝承品	縦縫接合焼物	大瓶1	227	土上	焼物	10.8	4.4	2.2	5	6
288	伝承品	縦縫接合焼物	大瓶1	227	土上 (黒灰)	焼物	11.55	6.4	2.3	2	12
289	伝承品	縦縫接合焼物	大瓶1	227	土上 (黒灰)	焼物	-	-	-	-	-
290	伝承品	縦縫接合焼物	大瓶1	128	焼物	6.6	2.7	2.2	3	6	
291	伝承品	持手瓶	227	物置K層	焼物	11.7	6.1	3.2	12	12	
292	伝承品	縦縫接合焼物	大瓶1	227	土上	焼物	11.9	5.2	2.4	3	12
293	伝承品	縦縫接合焼物	大瓶1	227	土上	焼物	11.1	5.75	1.9	11	12
294	伝承品	縦縫接合焼物	大瓶1	227	土上	焼物	11.7	4.45	2.5	9	12
295	伝承品	縦縫接合焼物	大瓶1	227	土上	焼物	12.0	5.2	1	6	6
296	伝承品	縦縫接合焼物	大瓶1	227	土上 (黒端色ガラ)	焼物裏面に開洞 (オリ穴)	-	-	3.05	-	-
297	伝承品	持手瓶	227	土上	焼物	12.0	5.3	2.3	1.7	12	
298	伝承品	持手瓶	227 (横) 101	内面に開洞 (スリット)	11.5	5.3	2.45	9	12		
299	伝承品	持手瓶	227	土上 (黒)	内面に開洞 (スリット)	11.4	5.15	2.8	11	12	
300	伝承品	縦縫接合焼物	大瓶1	227	土上	焼物、打ち穴欠け	-	4.05	(1.60)	-	12
301	伝承品	持手瓶	227	土上	内面に衝突痕	19.0	18.0	10.2	2	5	
302	伝承品	持手瓶	227	土上	内面に衝突痕	-	3.85	(3.4)	-	6	
303	伝承品	持手瓶	227	土上	内面に穿孔	11.0	5.75	5.95	3	12	
304	伝承品	持手瓶+陶牛	大瓶1	227	土上	焼物	-	-	-	-	-
305	伝承品	持手瓶	227	土上	内面に穿孔	16.9	15.0	5.4	2	2	
306	伝承品	内面焼成・焼物桶	大瓶	227	土上	-	14.0	(2.6)	-	-	
307	伝承品	持手瓶	227	内面焼成	-	14.0	-	-	-	-	
308	伝承品	内面焼成・瓦日本	大瓶1	227	土上	11.1	3.5	2.55	4	12	
309	伝承品	持手瓶	227	内面焼成	-	13.2	12.0	7.0	11	12	
310	伝承品	持手瓶+ビン	227	土上	15.6	15.2	9.5	6	6		
311	伝承品	持手瓶+ビン	227	土上	15.1	12.0	9.7	4	7		
312	伝承品	持手瓶+ビン+カント	227	土上	16.9	13.8	10.5	5	6		
313	伝承品	持手瓶C1-2	227	土上 (黒)	内面に黒縞ビン跡	16.25	15.4	9.3	7	12	
314	伝承品	持手瓶	227	土上 (焼物)	15.4	12.0	9.65	4	9		
315	伝承品	持手瓶	227	褐色	-	11.3	(4.7)	-	-	-	
316	伝承品	持手瓶	227	内面焼成	内面に開洞 (アシロ)	-	15.6	(3.6)	-	7	
317	伝承品	持手瓶	227	土上 (土ガリ)	内面に開洞 (ヘラ)	11.2	6.4	3.2	4	9	
318	伝承品	持手瓶	227	土上	内面に開洞	14.0	13.20	5.6	-	-	
319	伝承品	持手瓶	227	土上 (土ガリ)	内面に開洞	11.25	6.2	4.05	4	12	
320	伝承品	内面底張?	焼物桶	227	褐色	-	7.6	6.9	-	5	
321	伝承品	持手瓶	227	土上	内面底張	-	17.6	(4.6)	-	4	
322	伝承品	持手瓶	227	褐色	内面に開洞 (アシロ)	-	15.6	(3.6)	-	7	
323	伝承品	持手瓶	227	褐色	内面に開洞	18.65	14.15	8.2	3	3	
324	伝承品	持手瓶	227	褐色	内面に開洞	-	14.8	(8.6)	-	5	
325	伝承品	持手瓶	227	褐色	内面に開洞	-	16.6	(5.4)	2	2	
326	伝承品	持手瓶	-	「」(貯金盒)	内面に開洞	-	16.9	(2.7)	-	2	
327	伝承品	持手瓶	227	褐色	内面に開洞	22.6	17.6	9.45	5	6	
328	伝承品	持手瓶	227	土上 (土ガリ)	内面に開洞	-	14.95	2.5	-	9	
329	伝承品	持手瓶	227	土上 (焼物)	内面に開洞	13.95	13.05	9.15	2	12	
330	伝承品	持手瓶	227	土上 (板5.0)	内面に開洞 (アシロ)	-	15.0	3.95	-	6	
331	伝承品	持手瓶	227	土上	内面に開洞	20.2	14.4	10.05	3	3	
332	伝承品	持手瓶	227	土上	内面に開洞 (ヘラ)	16.4	15.4	8.4	2	6	

掲載遺物一覧表 6

登録 番号	種類	器種	グリッド 出土点地	遺物・部位	種類、その他	口径cm	底径cm	高さcm	保存率 / 1.2		
									口縁部	底縁部	
323	伝道具	鉢	227	土上・底面(焼成)	内面に凹凸	18.2	13.4	9.4	1	2	
324	伝道具	鉢	227	土上・底面(焼成)	内面に凹凸	-	14.7	(5.1)	1	12	
325	伝道具	鉢	996-0	底面(オサ由下)	内面に凹凸(へつ)	20.6	14.4	9.7	2	6	
326	伝道具	鉢	227	土上(サケ)	内面に凹凸(へつ)	19.9	14.8	8.6	2	4	
327	伝道具	鉢	227	土上	底縁に軋跡	-	13.1	2.05	1	12	
328	伝道具	鉢	227	土上・底(焼成)	底縁に軋跡	13.9	13.2	(2.8)	6	6	
329	伝道具	鉢	227	底面(焼成)	底縁打ち込み	13.0	7.0	3.2	13	12	
340	伝道具	ニゴタキ+エピタ ク	227	鉢底	早く鉢底から小孔	幅20.9	幅11.0	幅4.15	11	11	
341	伝道具	長脚ビン	226	土上・底面(焼成)	長さ5	幅3.25	幅1.8	13	11		
342	伝道具	長脚ビン	226	土上・底面(焼成)	長さ4.6	幅3.5	幅1.6	13	12		
343	伝道具	長脚ビン	226	土上・底面(焼成)	長さ4.85	幅3.2	幅1.9	12	12		
344	伝道具	長脚ビン	226	土上・底面(焼成)	長さ4.8	幅3.6	幅1.7	12	12		
345	伝道具	トナ	226	土上・底面(焼成)	長さ5.3	幅3.2	2.05	12	12		
346	伝道具	トナ	226	土上・底面(焼成)	長さ5.5	幅5.7	幅1.6	17	12		
347	伝道具	輪トナ	227	土上	幅3.8	幅3.7	1.95	12	12		
348	伝道具	輪トナ	226	95.12底ノ(土上)	幅3.5	幅3.6	3.5	12	12		
349	伝道具	輪トナ	227	土上・焼成	二重に形成	幅3.8	幅3.9	4.4	12	12	
350	伝道具	輪トナ	227	土上	幅3.1	幅3.5	0.15	12	11		
351	伝道具	輪トナ	226	土上・底面(焼成)	幅3.9	幅4.1	0.8	12	12		
352	伝道具	輪トナ	226	土上・底面(焼成)	幅4.5	幅3.55	0.85	12	12		
353	伝道具	窓	226	土上	窓	幅0.1	幅0.9	4.9	12	12	
354	伝道具	窓	226	土上・底面(焼成)	窓用か	幅10.6	幅10.8	9.3	17	12	
355	伝道具	手分舟	87	平底	-	幅13.2	幅2.9	幅1.9	1	12	
356	伝道具	手分舟	227	灰層	-	幅10.9	幅13.5	10	10		
357	伝道具	手分舟	87	舟端	-	幅10.4	幅11.5	15.5	9	9	
358	伝道具	手分舟	227	土上	-	幅9.8	幅9.8	16.7	13	13	
359	伝道具	手分舟	227	灰層	-	幅11.4	幅11.45	(15.30)	11	11	
360	伝道具	ハコ	227	合	-	幅13.0~12.8	幅6.1~9.7	-	12	12	
361	陶器	天日茶碗	大盛1	天目	天目、物置	便益	12.1	(6.13)	2	8	
362	陶器	天日茶碗	大盛1	706	天目、物置	便益	12.0	6.6	0	1	
363	陶器	天日茶碗(実物)	大盛1	227	土上	-	11.9	(2.4)	1	1	
364	陶器	天日茶碗	大盛1/ (大盛1 後)	706	焼成	便益、船底台	-	6.0	(3.0)	1	12
365	陶器	天日茶碗	大盛1	706	船底	舟形蓋附	-	5	-	1	5
366	陶器	天日茶碗	大盛3	705	焼成	便益(深)	10.6	-	3	-	
367	陶器	天日茶碗	大盛3	706	船底	便益(深)	11.8	-	(4.5)	3	-
368	陶器	天日茶碗	大盛3	705	船底	便益	11.6	4.1	6.1	9	12
369	陶器	天日茶碗	大盛3	707	船底	便益	11.5	4.15	6.9	5	12
370	陶器	天日茶碗	大盛3	227	船底	便益	11.2	5.3	6.05	6	6
371	陶器	天日茶碗	大盛3	706	船底	便益	11.6	-	(3.9)	4	-
372	陶器	天日茶碗	大盛3	227	船底	便益	12.2	5.2	5.35	2	6
373	陶器	天日茶碗	大盛3	706	土上	便益	10.9	2.95	5.95	2	12
374	陶器	天日茶碗	大盛3	706	物置	便益	11.4	-	(3.3)	4	-
375	陶器	天日茶碗	大盛2	706	合	便益	10.9	-	(5.4)	4	-
376	陶器	天日茶碗	大盛2	707	船底(=4~5色)	便益	11.1	3.8	5.35	6.5	12
377	陶器	天日茶碗	大盛2	706	合	便益	11.2	-	(5.0)	2	-
378	陶器	天日茶碗	大盛2	706	合	便益	11.2	-	4	-	
379	陶器	天日茶碗	大盛2	705	船底	便益	10.6	3.9	5.4	3	12
380	陶器	天日茶碗	大盛2/3	705	船底	便益	10.2	-	(3.4)	1	-
381	陶器	天日茶碗	大盛2	227	船底	便益	10.8	-	(5.13)	0	-
382	陶器	天日茶碗	大盛3	705	船底	便益	-	3.3	(3.5)	12	
383	陶器	天日茶碗	大盛3	706	船底	便益	-	2.2	(3.6)	12	
384	陶器	天日茶碗	大盛3	706	合	便益	-	4.2	-	-	
385	陶器	天日茶碗(深板)	-	227	船底	-	-	(2.45)	-	-	
386	陶器	天日茶碗(深板)	大型2	706	土上	便益	11.8	3.8	5.4	4	12
387	陶器	天日茶碗(深板)	大型2	227	船底	便益	11.2	3.8	6.2	1	12
388	陶器	天日茶碗	大盛3	706	船底	便益	13.0	5.2	6.7	4	12
389	陶器	天日茶碗	大盛3	705	船底	便益(深)	11.5	3.8	5.6	4	12
390	陶器	天日茶碗	大盛3	706	立合	便益(深)	-	-	-	-	
391	陶器	天日茶碗	大盛3	706	船底	便益(深)	11.8	-	(0.7)	4	-
392	陶器	天日茶碗	大盛3	705	船底	便益(深)	11.5	-	(0.8)	1.5	-
393	陶器	天日茶碗	大盛3	706	船底	便益(深)	12.6	-	(4.8)	2	-
394	陶器	天日茶碗	大盛3	227	船底	便益(深)	-	3.8	(1.6)	4	-
395	陶器	天日茶碗	227	船底	便益(深)	-	3.8	(1.1)	-	12	
396	陶器	天日茶碗	227	船底	便益(深)	-	4.2	(1.9)	-	12	
397	陶器	天日茶碗	226	船底	便益(深)	-	4.3	(1.6)	-	12	
398	陶器	丸瓶	入盛3	227	船底	火薙、瓶文	11.4	5.2	6.9	4	11
399	陶器	丸瓶	入盛3	706	船底	火薙	-	-	-	-	
400	陶器	丸瓶	入盛3	705	船底	火薙	12.0	-	(4.4)	4	-
401	陶器	丸瓶	入盛3	227	船底	火薙	12.2	5.2	6.6	0.20	12
						0.3	(2.5)	0			

掲載遺物一覧表 7

登録 番号	種類	基準	グリッド- 出土地点	遺株-部位	難度、その他	口径cm	溝径cm	高さcm	操作率/12		
									回数	回数	
402	回柱	丸柱	大塗2	3.5	褐色	鉛鉄戸枠	12.6	6.8	7.0	0	0
402	回柱	丸柱	-	3.7	褐色	鉛鉄	-	6.1	(3.7)	0	12
404	回柱	小柱	-	3.6	褐色	鉛鉄	-	6.0	(2.5)	0	12
405	回柱	平頭	大塗3	3.7	褐色	鉛鉄、鐵錆	15.0	-	(3.7)	1	-
406	回柱	平頭	-	3.6	褐色	鉛鉄	17.1	-	(2.45)	2	-
407	回柱	椎形平頭	大塗3	2.5	褐色	鉛鉄、漆油質	15.8	-	(3.3)	1	-
408	回柱	椎形	-	3.6	褐色	鉛鉄、漆油質	(11.8)	-	(1.7)	0	12
409	回柱	大塗2・小2	3.6	褐色	鉛鉄	19.0	-	(3.6)	1	-	
410	回柱	椎形	大塗4	3.7	褐色	鉛鉄、鉛付芯	16.7	5.7	2.45	1	12
411	回柱	椎形	大塗3・(大塗 2)	3.6	褐色	鉛鉄	11.6	5.4	2.3	1	6
412	回柱	椎形	大塗4	3.6	褐色	鉛鉄、鉛付芯	11.0	6.4	2.6	6	12
413	角柱	椎形	大塗4・(椎形 2)	3.7	褐色	鉛鉄	10.95	6.5	3.4	12	12
414	角柱	椎形	大塗3	3.6	褐色	鉛鉄、鉛付芯	9.2	4.8	2.5	4	12
415	角柱	椎形	大塗4	3.7	褐色	鉛鉄か、鉛付芯	9.2	4.7	2.5	6	12
416	角柱	椎形	大塗4・(漆油)	3.6	褐色	鉛鉄か、漆油質	9.2	5.7	2.5	12	12
417	角柱	椎形	大塗4・(漆油)	3.6	褐色	鉛鉄、漆油質	9.3	5.5	2.5	12	12
418	角柱	椎形	大塗1	3.5	褐色	鉛鉄か、漆油質	9.4	4.9	2.2	11	12
419	角柱	椎形	大塗2	3.6	漆油	鉛鉄か、漆油質	9.2	5.05	2.4	12	12
420	角柱	椎形	大塗3	3.6	褐色	鉛鉄か、漆油質	9.2	4.45	2.3	7	12
421	角柱	椎形	大塗2・(大塗 1・192・鉛付芯 2)	3.7	褐色	鉛鉄か、漆油質	9.6	2.4	10	12	12
422	柱	丸柱	大塗1・2	3.6	褐色	鉛鉄、鉛付	-	6.4	(1.4)	0	12
423	柱	丸柱	大塗1・2・2	3.6	褐色	鉛鉄か、漆油質	-	4.2	(1.3)	0	12
424	柱	丸柱	大塗1・2・3	3.5	褐色	鉛鉄、漆油	-	4.0	(0.8)	2	12
425	柱	丸柱(ノヨリ)	大塗2	3.7	褐色	鉛鉄、鉛付芯	10.9	6.5	2.8	9	11
426	柱	丸柱(ノヨリ)	大塗2	3.7	褐色	鉛鉄、鉛付芯	11.0	6.25	3.2	5	12
427	柱	丸柱(ノヨリ)	大塗2	3.7	漆油	鉛り	-	5.45	(1.3)	10	12
428	柱	丸柱(ノヨリ)	大塗2	3.7	褐色	鉛鉄	10.6	6.2	2.7	0	9
429	柱	丸柱(ノヨリ)	大塗2	3.7	褐色	鉛鉄	10.5	6.0	2.8	0.5	5
430	柱	丸柱(ノヨリ)	大塗2	3.7	褐色	鉛鉄	10.7	6.9	2.8	2	1
431	丸柱	丸柱(ノヨリ)	大塗2	3.7	漆油	鉛鉄	10.6	6.2	(2.1)	0	12
432	丸柱	丸柱(ノヨリ)	大塗2	3.6	褐色	鉛鉄、鉛付芯	11.0	6.35	2.45	2	12
433	丸柱	丸柱か2	大塗2	3.7	褐色か、漆上	鉛鉄、漆油付	12.8	-	(1.4)	2	-
434	柱	丸柱	-	3.5	褐色	鉛鉄、暴黒地、漆油	6.0	3.2	1.5	0	8
435	柱	鉛打明細	大塗1	3.7	褐色	鉛打明細	9.25	3.25	2.35	11	12
436	柱	鉛打明細	大塗2	3.5	褐色	鉛打明細	9.45	4.7	2.3	9	12
437	柱	鉛打明細	大塗2	3.7	褐色	鉛打明細	10.1	4.9	2.25	4	4
438	柱	鉛打明細	大塗2	3.7	褐色	鉛打明細	9.8	3.8	2.3	3	9
439	柱	鉛打明細	大塗2	3.7	褐色	鉛打明細	-	-	-	-	12
440	柱	鉛打明細	大塗2	3.5	褐色	鉛打明細	9.4	4.25	2.5	12	12
441	柱	縦柱	大塗1	3.7	漆油	鉛打・鉛付芯	(14.3)	6.6	2.5	1	-
442	柱	縦柱	大塗1	3.6	褐色	鉛鉄、鉛付	8.45	6.2	2.45	5	11
443	柱	丸柱	大塗2・(大塗 1)	3.6	褐色	鉛鉄	10.3	6.2	2.6	4	12
444	柱	丸柱	大塗2	3.7	褐色	鉛鉄	10.1	5.8	2.4	6	10
445	柱	丸柱	大塗2	3.7	褐色	鉛鉄	9.7	5.2	2.4	6	8
446	柱	丸柱	大塗2	3.6	褐色	鉛鉄	9.4	5.15	2.25	2	12
447	柱	丸柱	大塗2	3.7	褐色	鉛鉄	10.1	6.0	2.5	12	12
448	柱	丸柱	大塗2	3.6	褐色	鉛鉄、鉛付	11.0	5.6	2.2	4	4
449	柱	丸柱(4脚)	大塗2	3.7	褐色	鉛鉄	9.4	4.4	1.9	2	1
450	柱	丸柱	大塗2	3.6	褐色	鉛鉄、暴黒地	10.8	6.3	2.35	6	14
451	柱	丸柱	大塗3	3.7	褐色	鉛鉄材、鉛付芯	10.6	6.0	2.7	5	12
452	柱	丸柱	大塗2・3・(大 塗2・3)	3.7	褐色	鉛打・鉛打芯	10.5	6.0	2.4	1	6
453	柱	丸柱	大塗3	3.6	褐色	鉛打・鉛打芯	9.9	6.0	2.5	2	1
454	柱	丸柱	大塗3	3.7	褐色	鉛打・鉛打芯	11.3	5.95	2.05	1	6
455	柱	丸柱	大塗3・漆油	3.7	褐色	内鉛打・鉛打芯	10.6	5.8	2.3	0	6
456	柱	縦柱	大塗2・3	3.5	褐色	鉛打・鉛打芯	11.0	6.7	2.4	4	5
457	柱	縦柱	大塗3・(内鉛打 2)	3.7	漆上	鉛打、内鉛打	10.3	5.9	2.35	1	5
458	柱	縦柱	大塗3・漆油	3.7	漆上	鉛打、内鉛打・鉛打芯	11.0	5.75	2.45	5	6
459	柱	縦柱	大塗2	3.6	褐色	鉛打、鉛打芯	10.2	6.1	2.45	2	11
460	柱	縦柱	大塗2	3.7	漆上	鉛打・鉛打芯、暴黒地	10.2	5.6	2.4	0	6
461	柱	縦柱	大塗2	3.6	褐色	鉛打、暴黒地	10.7	5.45	2.45	1	6
462	柱	縦柱	大塗2	3.6	褐色	鉛打、暴黒地	9.75	5.75	2.2	12	12
463	柱	縦柱	大塗2・3	3.6	褐色	鉛打、暴黒地	10.0	5.9	2.2	8	12
464	柱	縦柱	大塗2・(大塗 2)	3.6	褐色	鉛打、暴黒地	10.4	7.0	2.1	1	6
465	柱	縦柱	大塗2・3	-	漆上	鉛打、平底	9.8	4.6	1.9	1	6
466	柱	縦柱	-(大塗2)	3.7	褐色	鉛打、暴黒地	9.5	5.7	1.75	0	5
467	柱	縦柱	大塗2・3	3.6	褐色	鉛打、暴黒地	10.0	4.95	2.3	0	12
468	柱	縦柱	大塗2・3・(内鉛打 2)	3.7	褐色	鉛打、暴黒地	9.8	5.4	2.7	12	12

掲載遺物一覧表 8

登録 番号	種類	基準	グリッド- 土地点	遺構-部位	範囲、その他	口径cm	底径cm	高さcm	操作率 / 1/2			
									口径	底径		
409	陶器	罐	大室 2.2-3	216	褐色	鉢形、直筒型	30.3	3.70	2.6	0	10	
410	陶器	罐	-	216	褐色	鉢形、直筒型	30.0	3.6	2.6	0	10	
411	陶器	罐	大室 2	216	褐色	鉢形、直筒型	30.5	3.1	2.5	7	12	
412	陶器	罐	大室 3	216	褐色	鉢形、直筒型	30.0	3.95	2.8	7	12	
413	陶器	内筒	大室 3	217	赤褐色	(N)	16.2	4.8	5.0	11	12	
414	陶器	内筒	-	217	赤褐色	直筒形	10.7	5.6	3.2	2	3	
415	陶器	内筒	大室 2	216	褐色	直筒形	13.6	-	(3.25)	2	-	
416	陶器	内筒	大室 2	216	灰褐色	直筒形	9.8	6.0	2.3	4	12	
417	陶器	内筒 (縦板)	大室 3	217	褐色	-	-	5.2	(2.7)	7	-	
418	陶器	内筒 (縦板)	-	217	褐色	-	-	8.7	7.1	1	-	
419	土器	上部斜面	-	216	褐色	口上部	-	5.6	(1.2)	6	-	
420	陶器	直筒	大室 3	216	褐色	直筒	25.4	-	-	1	-	
421	陶器	直筒	大室 3	216	褐色	直筒	-	(2.3)	(2.5)	2	-	
422	陶器	直筒	IV室小火1	217	赤褐色	直筒	21.2	-	(3.3)	2	-	
423	陶器	直筒	大室 3	216	褐色	直筒	26.2	6.9	11.1	9	12	
424	陶器	直筒	大室 3	216	褐色	直筒	26.5	6.5	11.05	7	12	
425	陶器	直筒	大室 3	216	褐色	直筒	30.0	-	-	2	-	
426	陶器	直筒	大室 3	217	褐色	直筒	27.6	-	(6.1)	2	-	
427	陶器	直筒	大室 3	217	褐色	直筒	29.2	-	(5.4)	3	-	
428	陶器	直筒	大室 3	216	褐色	直筒	30.0	-	(3.4)	1	-	
429	陶器	直筒	大室 2 / (大室 1)	217	赤褐色	直筒	29.3	-	-	-	-	
430	陶器	直筒	大室 2 / (大室 2)	217	直上	直筒	28.7	-	(2.6)	1	-	
431	陶器	直筒	大室 2	217	赤褐色	直筒	28.0	-	(3.5)	1	-	
432	陶器	直筒	大室 2	216	褐色	直筒	28.45	10.8	13.3	6	12	
433	陶器	直筒	大室 2 / (横端窓 内丸)	216	褐色	直筒、横端	36.3	-	(39.3)	2	-	
434	陶器	直筒	大室 3	216	直上	直筒	30.9	11.2	15.65	1.25	7	
435	陶器	直筒	大室 3	217	直上	直筒	26.0	-	-	1	-	
436	陶器	直筒	大室 3 / (大室 3 前)	217	赤褐色	直筒	28.4	-	(4.65)	2	-	
437	陶器	直筒	大室 3 / (大室 2)	217	赤褐色	直筒	32.8	-	-	-	-	
438	陶器	直筒	大室 3	217	直上	直筒	31.0	-	-	1	-	
439	陶器	直筒	大室 3	216	褐色	直筒	28.0	-	(6.4)	2	-	
440	陶器	直筒	大室 2 / (大室 2)	217	褐色	直筒	36.6	-	(3.7)	1	-	
441	陶器	直筒	大室 2 / (大室 2)	217	直上	直筒	33.7	-	(3.65)	1	-	
442	陶器	直筒	大室 2 / 大室 2	216	褐色	直筒	29.5	-	(3.65)	1	-	
443	陶器	直筒	大室 3	217	赤褐色	直筒	33.1	-	(4.4)	2	-	
444	陶器	直筒	大室 3	217	赤褐色	直筒	17.4	-	-	2	-	
445	陶器	直筒	大室 3	216	褐色	直筒	3.8	5.3	2.2	2	12	
446	陶器	直筒 (縦板)	-	216	褐色	直筒	5.6	-	(3.45)	0	-	
447	陶器	直筒 (縦板)	大室 2 / (大室 2)	217	褐色	直筒	-	-	(4.35)	-	-	
448	陶器	直筒	大室 2 / (大室 2)	217	褐色	直筒	-	-	(6.7)	-	-	
449	陶器	直筒	大室 3	217	褐色	直筒	-	-	(5.2)	3	-	
450	陶器	直筒	大室 2 / (大室 2)	217	褐色	直筒	-	-	(3.7)	1	-	
451	陶器	直筒	大室 2 / (大室 2)	217	褐色	直筒	33.7	-	(3.65)	1	-	
452	陶器	直筒	大室 2 / 大室 2	216	褐色	直筒	29.5	-	(3.65)	1	-	
453	陶器	直筒	大室 3	217	赤褐色	直筒	33.1	-	(4.4)	2	-	
454	陶器	直筒	大室 3	217	褐色	直筒	17.4	-	-	2	-	
455	陶器	直筒	大室 2	216	褐色	直筒	3.8	5.3	2.2	2	12	
456	陶器	直筒 (縦板)	-	216	褐色	直筒	5.6	-	(3.45)	0	-	
457	陶器	直筒 (縦板)	大室 2 / (大室 2)	217	褐色	直筒	-	-	(4.35)	-	-	
458	陶器	直筒	大室 2 / (大室 2)	217	褐色	直筒	-	-	(6.7)	-	-	
459	陶器	半筒	大室	217	直上	外筒斜面、内筒直筒	-	5.0	(3.2)	3	-	
460	陶器	直筒	-	217	褐色	外筒斜面、内筒直筒	-	3.9	(4.9)	-	3	
461	陶器	直筒	-	217	褐色	外筒斜面、内筒直筒	-	13.0	(7.4)	-	8	
462	陶器	直筒	-	216	褐色	外筒斜面、内筒直筒	-	13.95	(3.75)	-	12	
463	陶器	口有其	大室 3	217	褐色、灰褐色	直筒	33.2	-	(7.5)	1	-	
464	陶器	口有其	大室 3	216	褐色	直筒	33.2	-	(6.7)	1.5	-	
465	陶器	口有其	-	216	褐色	直筒	18.0	-	(4.6)	2	-	
466	陶器	口有其	-	216	褐色	直筒	15.2	-	(6.1)	2	-	
467	陶器	口有其	-	216	褐色	直筒	11.0	-	-	2	-	
468	陶器	口有其	-	216	褐色	直筒	23.0	-	(6.1)	2	-	
469	陶器	口有其	-	217	褐色	外筒斜面、内筒直筒	-	16.8	(3.7)	2	-	
470	陶器	直筒	-	217	褐色	外筒斜面、内筒直筒	-	16.1	-	(5.1)	1	-
471	陶器	直筒	-	215	褐色	外筒斜面、内筒直筒	-	15.2	(3.5)	-	12	
472	陶器	直筒	-	216, 217	立合、褐色	外筒斜面、内筒直筒	-	17.8	13.2	17.2	1	5
473	陶器	直筒	-	215	褐色	外筒斜面、内筒直筒	-	16.1	11.4	16.65	3	12
474	陶器	直筒	-	215	褐色	外筒斜面、内筒直筒	-	16.6	11.85	18.15	6	12
475	陶器	直筒	-	215	褐色	外筒斜面、内筒直筒	-	15.1	13.8	17.7	4	12

掲載遺物一覧表 9

登録番号	種類	基準	グリッド-出土点	遺構-落位	範囲、その他	口径cm	直径cm	基底cm	残存率 /%	
									内縁	外縁
528	陶器	無孔容器	-	直形	物語	内面側面に内縁に繊維付に鉛板、内面に内縁	16.3	-	(30, 15)	2 -
529	陶器	無孔容器	-	直形	物語	内面に内縁付、斜面下と底面に内縁付	-	11.7	(6, 6)	- 6
530	陶器	無孔容器	-	Z形	船形	内面と内縁付に鉛板、内面に内縁	15.5	-	(8, 8)	3 -
531	陶器	無孔容器	-	直形	船形	内面と内縁付に鉛板、内面に内縁	14.8	-	(7, 6)	1.5 -
532	陶器	無孔容器	-	Z形	船形	内面側面と内縁付に鉛板、底面付	15.2	13.4	9.9	4 3
533	陶器	丸形	-	Z形	船形	内面側面と内縁付に鉛板、底面付	15.9	-	(4, 7)	1.5 -
534	陶器	無孔容器	-	Z形	船形	内面側面と内縁付に鉛板、底面付	13.5	13.0	8.1	3 12
535	陶器	無孔容器	-	Z形	船形	内面側面と内縁付に鉛板、底面付	13.9	10.7	8.2	12 12
536	陶器	無孔容器	-	直形	船形	内面側面と内縁付に鉛板、底面付	13.2	11.1	8.0	4 4
537	陶器	無孔容器	-	Z形	船形	内面下半と外縁底面を斜め鉛板、底面付	12.4	9.8	8.0	5 12
538	陶器	無孔容器(水附)	-	直形	船形	内面側面と内縁付に鉛板、底面付	11.75	9.55	8.45	17 11
539	陶器	無孔容器	-	Z形	船形	内面側面と内縁付に鉛板、底面付	11.3	9.7	8.7	12 12
540	陶器	無孔容器	-	Z形	船形	内面側面と内縁付に鉛板、底面付	11.9	10.5	8.2	12 12
541	陶器	無孔容器	-	直形	立合	内面側面と内縁付に鉛板、底面付	11.9	10.0	8.3	3 9
542	陶器	無孔容器	-	直形	船形	内面側面と内縁付に鉛板、底面付	12.0	10.0	8.1	9 12
543	陶器	無孔容器	-	Z形	船形	内面側面と内縁付に鉛板、底面付	11.6	-	(4, 2)	2 -
544	陶器	無孔容器	-	Z形	船形	内面側面と内縁付に鉛板、底面付	11.6	10.0	8.15	3 12
545	陶器	無孔容器	-	直形	船形	内面側面と内縁付に鉛板、底面付	11.4	9.0	8.4	3 3
546	陶器	無孔容器	-	直形	立合	内面側面と内縁付に鉛板、底面付	10.8	-	(8, 9)	2 -
547	陶器	無孔容器	-	直形	船形	内面側面と内縁付に鉛板、底面付	10.8	8.9	7.4	5 6
548	陶器	口	-	Z形	船形	内面側面と内縁付に鉛板、底面付	14.7	-	(4, 1)	5 -
549	陶器	口	大袋 2-2-3	直形	直上	鉛板	13.2	10.9	8.15	2 4
550	陶器	口	-	直形	船形	鉛板	16.0	-	(6, 3)	1.5 -
551	陶器	口	-	直形	船形	鉛板	11.9	-	(7, 35)	2 -
552	内井網	大袋 1	Z形	船形	鉛板、木舟付	19.0	-	(7, 4)	3 -	
553	内井網	大袋 1	Z形	船形、直上	鉛板	16.9	-	(9, 27)	4 -	
554	内井網	直	-	Z形	船形、木舟付	-	-	(9, 5)	-	
555	内井網	(直)	-	Z形	船形	-	-	(4, 2)	-	
556	内井網	大袋 1?	Z形	船形	鉛板	16.0	8.2	8.7	2 1	
557	内井網	直	-	Z形	鉛板	9.6	8.0	(8, 6)	1 -	
558	内井網	直	-	Z形	鉛板	-	-	-	-	
559	内井網	大袋 2-2-3	Z形	船形	鉛板	-	5.0	(1, 6)	- 12	
560	内井網	直人	-	Z形	内面側面付	5.0	4.4	6.75	15 8	
561	内井網	直人	-	Z形	船形	内面側面二重付、内面鉛板、鉛	4.3	-	(1, 8)	1 -
562	内井網	直人	-	直上	船形	内面側面、内面鉛板付、鉛蓋	5.0	-	(2, 8)	2 -
563	内井網	直人	大袋 2-2-2	Z形	船形	内面鉛板、内面鉛蓋	-	-	(1, 6)	-
564	内井網	直人	-	直上	船形	内面鉛板、外面下方前面に内面	-	6.0	(2, 4)	1 -
565	内井網	小袋	大袋 2-2-3	直上	船形、直上	鉛板、鉛蓋	-	1.8	12.1	- 12
566	内井網	小袋	-	直上	船形	鉛板	10.5	9.3	(1, 10)	-
567	内井網	直人	-	直上	船形	鉛板	10.6	9.7	9.05	-
568	内井網	直人	-	Z形, ZTT, 直	船形、直上、舟形	鉛板	36.6	36.0	11.6	6 5
569	内井網	直	-	Z形, ZTT, 直	船形	鉛板	32.6	32.2	11.05	1 9
570	内井網	直	-	Z形	船形	鉛板	34.1	-	(7, 6)	1 -
571	内井網	直	-	Z形, ZTT	船形	鉛板	(19, 1)	-	(3, 2)	1 -
572	内井網	直	-	ZTT	船形	鉛板	22.8	-	(3, 75)	1 -
573	内井網	直	17世紀小	ZTT	船形	直上、脚部付船形	11.8	5.35	2.6	3 5
574	内井網	直	18世紀元後?	ZTT	船形	鉛板	-	15.9	8.0	5 -
575	内井網	丸周 (ノゾ)	大袋 2	直形	立合	表面資料	-	-	-	-
576	内井網	丸周	丸周・天日系繩	直形	物語	鉛板、鉛蓋	32.8	5.0	(3, 3)	4 12
577	内井網	丸周	天日系繩	直形	直上	鉛板	-	-	-	-
578	内井網	往々繩	-	Z形	船形	14.67×14.67×14.67	14.3	9.7	2.7	11 15
579	内井網	平綱・折縫	大袋 1	直形	船形	鉛板加工平綱	-	-	-	3.4%
580	内井網	往々繩	-	直形	船形	-	13.55	5.15	8.45	17 12
581	内井網	往々繩	-	直形	船形	-	11.7	2.1	2.1	15 12

掲載遺物一覧表 10

登録 番号	種類	基準	グリッド 出土地点	遺構・部位	輪郭、その他	口径cm	底径cm	高さcm	保存率/12		
									口絆	底絆	
582	磁器	碗	大室2号・3	216	物置	9.05	6.45	2.1	12	12	
583	磁器	碗	経蔵・灰陶組	217	立食	14.4	11.8	3.4	新6 新12	新11	
584	磁器	碗	トトケ	218	褐色	16.7	-	15.0	(0.2)	5	
585	磁器	碗	218	褐色	16.7	12.2	1.5	7	7		
586	磁器	碗	218	灰層	16.7	12.2	3.7	3	12		
587	磁器	碗	218	物置	14.25	9.6	2.2	4	12		
588	磁器	碗	218	褐色	11.9	6.4	2.8	3	12		
589	磁器	碗	218	褐色	11.5	6.2	2.85	2	8		
590	磁器	碗	218	褐色	11.0	6.25	4.05	1	12		
591	磁器	碗	218	褐色	11.3	5.8	4.1	2	12		
592	磁器	碗	218	褐色	内面に輪郭付	-	4.7	(0.75)	-	12	
593	磁器	碗	218	褐色	内面に輪郭付	-	-	-	新3 新4 新10	-	
594	磁器	碗	218	褐色	内面に輪郭付	-	7.4	(0.2)	-	5	
595	磁器	碗	218	褐色	内面に輪郭付	-	6.5	(0.4)	-	12	
596	磁器	碗	217	褐色	内面に輪郭付(木手付)	-	5.7	(0.7)	9	9	
597	磁器	碗	218	褐色	内面に輪郭付(木手付)	16.2	6.7	6.1	6	12	
598	磁器	碗	218	物置	9.85	6.4	2.9	12	12		
599	磁器	碗	218	褐色	邊に軌跡	11.3	6.8	3.0	9	12	
600	磁器	碗	215	褐色	側面下方に周地鉛帶孔	11.6	6.2	4.3	9	12	
601	磁器	碗	218	立食	内面に輪郭付(木手付)	11.65	7.0	4.2	7	12	
602	磁器	碗	218	褐色	直腹縁底面存。内面に輪郭	12.15	6.7	5.15	12	12	
603	磁器	碗	218	褐色(山口)	11.6	6.85	6.1	4	12		
604	磁器	碗	218	褐色(山口)	11.8	6.95	7.95	12	12		
605	磁器	碗	215	褐色	輪テナと輪郭付	14.0	11.3	4.85	9.5	12	
606	磁器	碗	215	褐色	内面に輪郭付	14.7	12.7	5.75	13	12	
607	磁器	碗	216	立食	内面に輪郭と長脚ビン付	13.9	13.9	6.6	1	6	
608	磁器	碗	217	世御物(淡鰐色)	15.0	13.6	5.45	13	12		
609	磁器	碗	218	褐色(山口)西	15.4	14.1	6.9	17	12		
610	磁器	碗	217	立食	内面に長脚ビン付	17.4	13.2	6.45	4	8	
611	磁器	碗	218	褐色	内面に輪郭付	16.6	14.1	9.8	4	12	
612	磁器	碗	218	褐色	側面下方に穿孔。内面に鉛帶	16.9	-	(0.15)	5	-	
613	磁器	碗	215	褐色	輪郭下方に穿孔	21.3	15.8	6.15	1	3	
614	磁器	碗	217	直上	16.6	16.1	6.0	3	7		
615	磁器	碗	217	北朝	褐色	16.9	16.4	2.4	2, 6	3	
616	磁器	碗	218	立食	側面下方に穿孔。内面に鉛帶	18.8	13.6	6.75	4	8	
617	磁器	碗	215	褐色	内面に輪郭(ハラ)	-	16.0	(0.25)	6	-	
618	磁器	碗	215	褐色	側面下方に穿孔。内面に鉛帶	17.0	12.2	6.9	1	12	
619	磁器	碗	217	直上	内面最中に輪郭	12.0	9.0	4.45	5	5	
620	磁器	碗	216	褐色	内面に輪郭(ハラ)	-	16.4	(0.8)	0	0	
621	磁器	碗	217	立食	内面に輪郭(木手付)	-	16.1	(0.4)	0	0	
622	磁器	碗	216	立食	内面に輪郭付。裏面(ハラ)	16.0	12.0	6.2	4	8	
623	磁器	碗	217	直上	側面下方に穿孔	16.6	16.6	6.3	17	12	
624	磁器	碗	217	直上	16.0	16.2	6.2	12	12		
625	磁器	トトケ	218	立食	輪	16.5	16.5	1.5	12	12	
626	磁器	ハリ	218	褐色	16.6	16.2	6.5	12	12		
627	磁器	輪	217	立食	16.1	16.2	5.6	12	12		
628	磁器	輪	216	褐色	16.5	16.5	5.5	12	12		
629	磁器	輪	216	物置	16.0	16.5	5.0	12	12		
630	磁器	輪	216	立食	16.6	16.3	5.95	12	12		
631	磁器	輪	218	物置	16.9	16.8	2.2	12	12		
632	磁器	長脚ビン	216	立食	褐色	15.6	3.6	2.7	12	12	
633	磁器	長脚ビン	217	直上	16.7	16.7	16.15	12	12		
634	磁器	長脚ビン	217	立食	16.6	16.2	16.2	12	12		
635	磁器	長脚ビン	216	立食	6.3	3.55	2.0	12	12		
636	磁器	平底(深)	古代	87	直上	16.9	3.4	5.7	5	10	
637	磁器	平底(深)	古代	87	直上	(等高輪)	16.1	3.4	5.9	11	12
638	磁器	平底(深)	古代	1980.07	トトケ	16.2	3.4	5.9	11	12	
639	磁器	平底(深)	古代	1980.07	トトケ	16.7	4.1	5.25	11	12	
640	磁器	平底(深)	古代	1980.07	トトケ	16.2	3.6	2.4	9	9	
641	磁器	平底(深)	古代	1980.07	トトケ	16.4	3.6	2.45	9	12	
642	磁器	平底(深)	古代	1980.07	トトケ	16.2	3.8	2.0	—	—	
石器類											
5-1	石	干し台支脚				(101.5)	(16.0)	(10.5)			
5-2	石	瓶形		C7	直上	161.2	465.8	2.65	12	12	
5-3	石	瓶形			物置	167.2	465.2	2.5	12	12	
5-4	石	円形		C7	直ぐらド	161.56.0	161.56.0	2.0	—	—	



北山・勘介窯跡航空写真（北山窯跡・勘介窯跡周辺風景 昭和 32 年撮影）



北山窯跡・勘介窯跡より北東方向 上品野地区をのぞむ（平成 29 年）



北山窯跡・勘介窯跡全景（平成 29 年）



北山窯跡・勘介窯跡 調査前風景（平成 27 年）



北山窯跡 調査前風景（平成 29 年）



遺跡付近遠景 土岐市方面を望む（北方向）



遺跡付近遠景（北西方向）



遺跡付近遠景 濑戸市街方面を望む（南方向）



遺跡付近遠景（西方向）



調査前風景（西から 平成 27 年）



遺跡付近全景（北から 平成 29 年）



調査前現況（南東から 平成 27 年）



北山窯跡調査準備状況（北西から 平成 29 年）



北山窯跡完掘状況（南東から）



窯体完掘状況（南から）



窯体完掘状況（南から）



窯体コクド完掘状況（東から）



窯体西半完掘状況（南から）



窯体東半完掘状況（南から）



窯体完掘状況（北から）



窯体東半完掘状況（北東から）



窯体煙道煙突検出状況（西から）



窯体東半完掘状況（南から）



煙突・西煙道完掘状況（北から）



煙突完掘状況（南から）



煙突裏込め石材突出状況（西から）



煙突完掘状況（北から）



西煙道東壁完掘状況（西から）



煙突完掘状況（西から）



西煙道西壁完掘状況（東から）



煙突完掘状況（東から）



東煙道完掘状況（西から）



横軸（窯体東脇）断割り土層断面（南から）



東煙道土管検出状況（東から）



B7・C7 北壁土層断面（南から）



東煙道暗渠天井部検出状況（北から）



A7・Z27 南壁土層断面（北から）



窯体中軸断割り土層断面（西から）



山ノ神現況（南から）



調査区東半完掘状況（東から 平成 27 年）



通路状造構完掘状況（東から）



調査範囲全景（東から 平成 29 年）



平坦面完掘状況（南西から）



調査区東半完掘状況（東から）



平坦面上石列検出状況（北西から）



南側断面 整地層・物原層（南から）



南側断面東部 土層断面（南から）



立会調査範囲断面（北から）



窯体残存部断面1（北から）



立会調査範囲断面（北西から）




窯体残存部断面2（北から）



立会調査作業風景（東から）



窯体残存部断面3（北から）

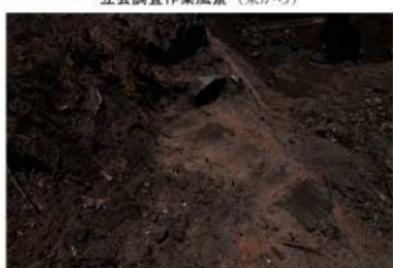

立会調査 窯体床面の一部（東から）



窯体残存部断面4（北から）




1 試掘坑西壁土層断面（南東から）



2 試掘坑完掘状況（南から）



1 試掘坑南半西壁土層断面（東から）

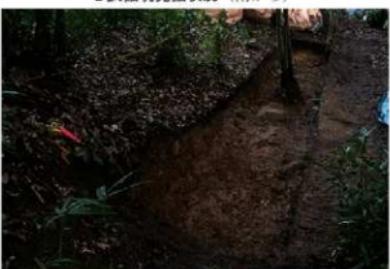

2 試掘坑完掘状況（北から）



1 試掘坑南半東壁土層断面（西から）



2 試掘坑北壁土層断面（南から）



勘介窯跡西半調査後全景



1 試掘坑完掘状況（北から）



2 試掘坑東壁土層断面（西から）



勘介1号窯検出状況（南東から）



勘介2号二次窯完掘状況（北西から）



勘介1号窯検出状況（北から）



勘介2号二次窯完掘状況（東から）



勘介2号二次窯完掘状況（北から）



勘介2号二次窯天井支柱痕検出状況（北西から）



勘介2号一次窯完掘状況（北から）



勘介2号一次窯焼台出土状況（東から）



勘介 2号窯横軸東半断面 (北から)



A7・ZZ7区南壁土層断面 (北から)



勘介 2号窯横軸西半断面 (北から)




ZT7区西壁土層断面 (東から)




勘介 2号一次窯完掘状況 (北西から)



ZU6区北壁土層断面 (南から)

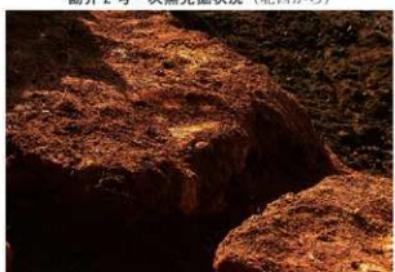

勘介 2号一次窯天井支柱痕検出状況 (北西から)

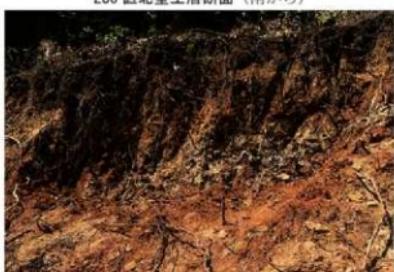

ZV6区北壁土層断面 (南から)



北山窯の焼成品（陶器・磁器／北山窯跡）



北山窯の窯道具類



勘介第1・2号窯の焼成品



勘介第1・2号窯の窯道具類





30



31



32



33



35



36



37



38



39



40



41



42



43



44



45









138



139



132



141



140



133



135



115



114



691*



700*



S-1







200



210



224



I



214



227



202



I



228



I



218



230



205



I



231



I



217



233

206





293



368



387



369



308



370



388



277



389



271



373



386



405



390

415

420



399

416

421



410

417

425



412

418

432



413

419

434



I



435



450



462



436



452



463



440



454



467



447



455



468



456



470



451



458



471



472



505



568



483



559



569



484



507



574



492



540



542



493



544



535



556



524



527



537



525



538



566



539



567



626



307



589



328



579



606



314



304



356



359



各種窯印のある匣鉢類（勘介第1・2号窯跡）

報告書抄録

愛知県埋蔵文化財センター調査報告書 第214集

北山窯跡 勘介窯跡

2020年3月31日

発行 公益財団法人 愛知県教育・スポーツ振興財団
愛知県埋蔵文化財センター

印刷 新日本法規出版株式会社